



Торговый центр "ЛАКМИН"

адрес объекта: Московская область, Озёрский район, г. Озёры,
ул. – Южная часть г. Озёры.

Стадия: Рабочая документация.

Раздел 2

7-03/14-Р-АР "Архитектурные решения"

Подольск 2014г.



Торговый центр "ЛАКМИН"

адрес объекта: Московская область, Озёрский район, г. Озёры,
ул. - Южная часть г. Озёры.

Стадия: Рабочая документация.

Раздел 2

7-03/14-Р-АР "Архитектурные решения"

Директор

Баксараев А.А.

Главный инженер проекта

Сафонов А.А.

Подольск 2014г.

Обозначение	Наименование	Лист	Примечание
	<i>Раздел 2 «Архитектурные решения»</i>		
7-03/14-Р-АР.С	<i>Содержание тома</i>	1	
7-03/14-Р-АР.СП	<i>Состав проектной документации</i>	2	
7-03/14-Р-АР	<i>Общие данные проекта</i>	3	
7-03/14-Р-АР	<i>Монтажный план на отм. 0,000 (1 этаж)</i>	4	
7-03/14-Р-АР	<i>Монтажный план на отм. +3,750 (2 этаж) Узлы 1, 2, 3.</i>	5	
7-03/14-Р-АР	<i>Фасады в осях К-А Декоративный элемент Д1</i>	6	
7-03/14-Р-АР	<i>Фасады в осях 10-1</i>	7	
7-03/14-Р-АР	<i>Фасады в осях А-К</i>	8	
7-03/14-Р-АР	<i>Фасады в осях 1-10</i>	9	
7-03/14-Р-АР	<i>Разрезы 1-1, 2-2 (общие) Узел 4</i>	10	
7-03/14-Р-АР	<i>Узлы 5, 6 Фрагмент А</i>	11	
7-03/14-Р-АР	<i>Узел 7 Сечение а-а</i>	12	
7-03/14-Р-АР	<i>Разрез 3-3 Узлы 8, 9</i>	13	
7-03/14-Р-АР	<i>План заполнения оконных и дверных проемов. План полов 1, 2 этажей</i>	14	
7-03/14-Р-АР	<i>Спецификация элементов заполнения оконных и дверных проемов</i>	15	
7-03/14-Р-АР	<i>Экспликация полов</i>	16	
7-03/14-Р-АР	<i>План потолков 1, 2 этажей Экспликация потолков</i>	17	
7-03/14-Р-АР	<i>План кровли</i>	18	
7-03/14-Р-АР	<i>Раскладка панелей в осях А-К</i>	19	
7-03/14-Р-АР	<i>Раскладка панелей в осях К-А</i>	20	
7-03/14-Р-АР	<i>Раскладка панелей в осях 10-1</i>	21	
7-03/14-Р-АР	<i>Раскладка панелей в осях 1-10</i>	22	
7-03/14-Р-АР	<i>Перспективное изображение (3D-визуализация)</i>	23	
7-03/14-Р-АР	<i>Перспективное изображение (3D-визуализация)</i>	24	
7-03/14-Р-АР	<i>Перспективное изображение (3D-визуализация)</i>	25	

7-03/14-Р-АР том 2

Московская область, Озерский район, г. Озёры,
ул. – Южная часть г. Озёры.

Изм	Кол.уч.	Лист	№док.	Подпись	Дата	Страниця	Лист	Листовъ
ГИП		Сафонов						
ГАП		Русев						
Директор		Баксараев						
Разработчик		Загребельный						
н/контроль		Салин						

Торговый центр "ЛАКМИН"

 ВЕКТОР
проект


Содержание
трома

<i>№ тома</i>	<i>Обозначение</i>	<i>Наименование</i>	<i>Примечание</i>
1	7-03/14-ГП	<i>Раздел 1 «Генеральный план»</i>	
2	7-03/14-АР	<i>Раздел 2 «Архитектурные решения»</i>	
3	7-03/14-КЖ	<i>Раздел 3 «Конструктивные решения. Железобетонные конструкции»</i>	
4	7-03/14-КМ	<i>Раздел 4 «Конструктивные решения. Металлические конструкции»</i>	
5	7-03/14-ЭС	<i>Раздел 5 «Система электроснабжения. Наружное электроснабжение»</i>	
6	7-03/14-ЭМ	<i>Раздел 6 «Система электроснабжения. Силовое электрооборудование»</i>	
7	7-03/14-ЭО	<i>Раздел 7 «Система электроснабжения. Электроосвещение»</i>	
8	7-03/14-ЭН	<i>Раздел 8 «Система электроснабжения. Электроосвещение наружное»</i>	
9	7-03/14-НВК	<i>Раздел 9 «Система водоснабжения и водоотведения. Наружные сети»</i>	
10	7-03/14-ВК	<i>Раздел 10 «Система водоснабжения и водоотведения. Внутренние сети»</i>	
11	7-03/14-ОВиК	<i>Раздел 11 «Отопление, вентиляция и кондиционирование воздуха»</i>	
12	7-03/14-ТС	<i>Раздел 12 «Теплоснабжение»</i>	
13	7-03/14-ТМ	<i>Раздел 13 «Тепломеханические решения»</i>	
14	7-03/14-РТ	<i>Раздел 14 «Телефония, Радиофикация, Телеприем»</i>	
15	7-03/14-АК	<i>Раздел 15 «Комплексная автоматизация»</i>	
16	7-03/14-ОС	<i>Раздел 16 «Охранная сигнализация»</i>	
17	7-03/14-ТХ	<i>Раздел 17 «Технологические решения»</i>	
18	7-03/14-СОУЭ	<i>Раздел 18 «Автоматическая установка пожарной сигнализации. Система оповещения и управления эвакуацией людей при пожаре»</i>	
19	7-03/14-СД	<i>Раздел 19 «Смета на строительство объекта капитального строительства»</i>	

						<i>7-03/14-Р-АР том 2</i>			
<i>Изм</i>	<i>Кол.уч.</i>	<i>Лист</i>	<i>№док.</i>	<i>Подпись</i>	<i>Дата</i>	<i>Московская область, Озерский район, г. Озёры, ул. – Южная часть г. Озёры.</i>			
<i>ГИП</i>	<i>Сафонов</i>					<i>Торговый центр "ЛАКМИН"</i>	<i>Страниця</i>	<i>Лист</i>	<i>Листовъ</i>
<i>ГАП</i>	<i>Русев</i>								
<i>Директор</i>	<i>Баксараев</i>								
<i>Разработчик</i>	<i>Загребельный</i>								
<i>н/контроль</i>	<i>Салин</i>								

Состав проектной документации

ВЕКТОР
проект

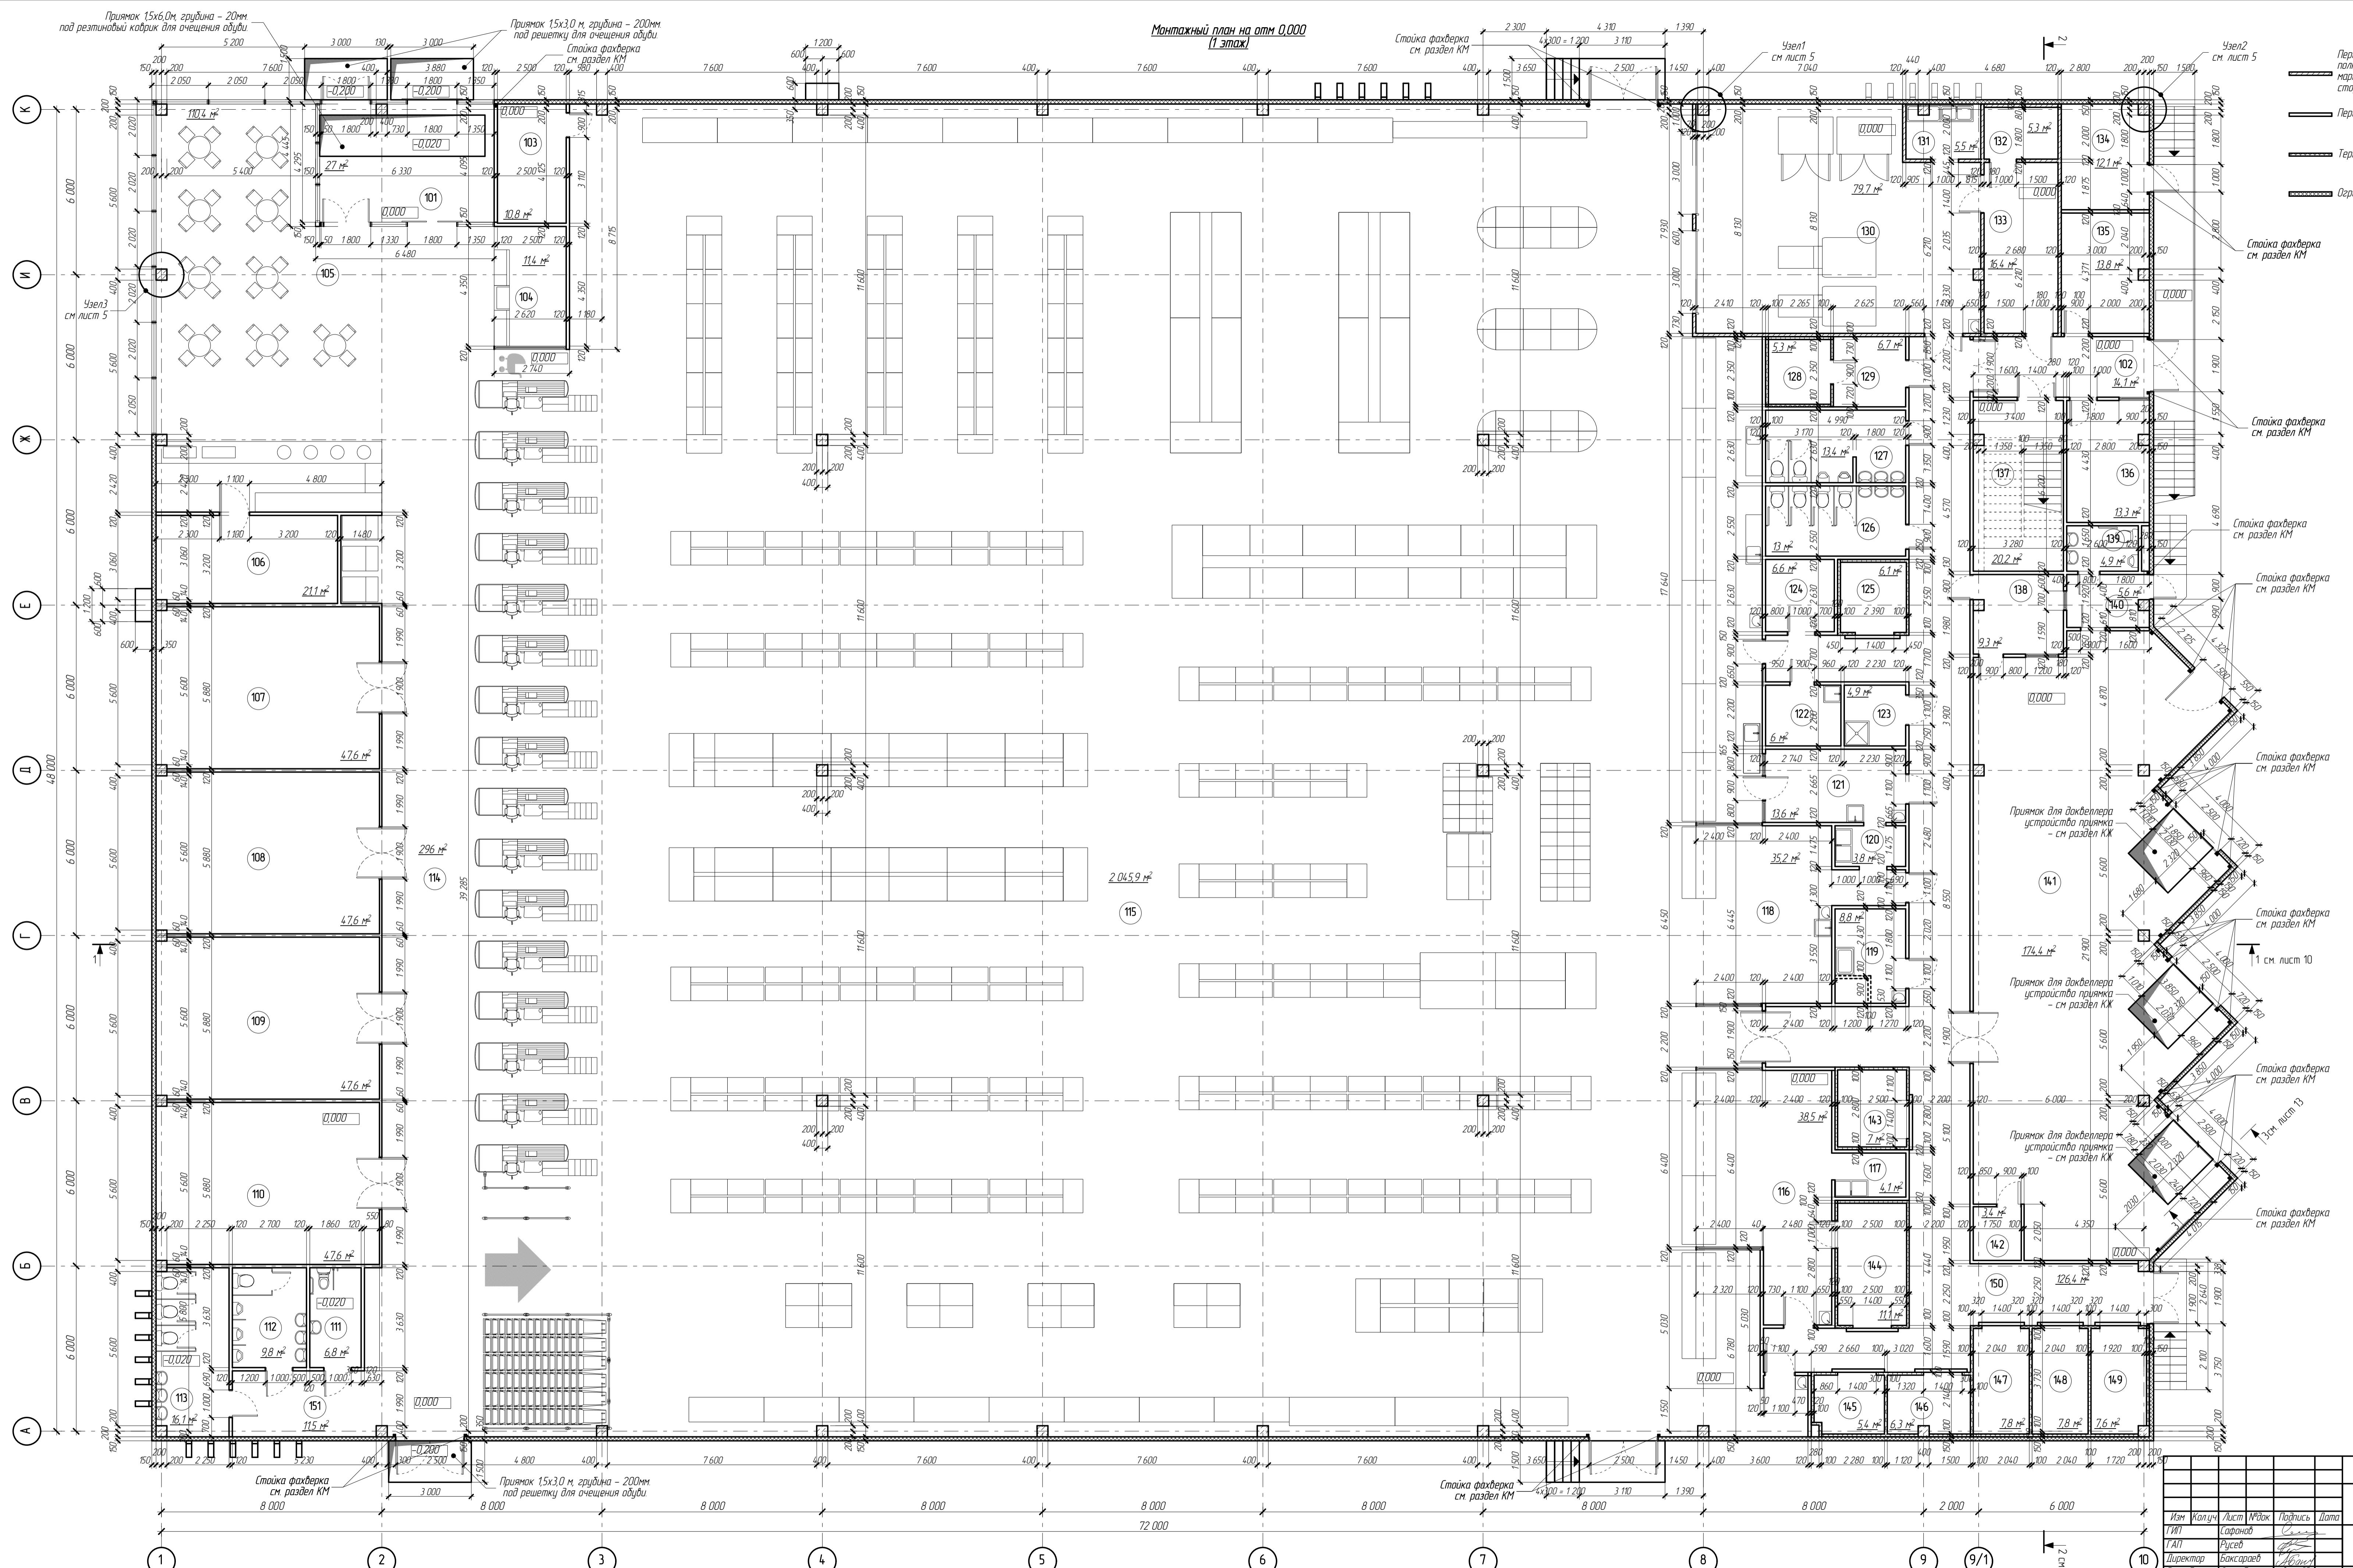

Номер по плану	Наименование	Площадь,	Категория помещения
101	Входной тамбур	27 м ²	
102	Тамбур	14,1 м ²	
103	Административное помещение	10,8 м ²	
104	Зона продажи табачной и алкогольной продукции	11,4 м ²	
105	Кафе	110,4 м ²	
106	Подсобное помещение кафе	21,1 м ²	В (П-IIa)
107	Торговое помещение	47,6 м ²	
108	Торговое помещение	47,6 м ²	
109	Торговое помещение	47,6 м ²	
110	Торговое помещение	47,6 м ²	
111	Санузел для МГН	6,8 м ²	
112	Санузел	9,8 м ²	
113	Санузел	16,1 м ²	
114	Кассовая зона	296,0 м ²	
115	Торговый зал	2 045,9 м ²	
116	Мясо-рыбный цех	38,5 м ²	Д
117	Моечная	4,1 м ²	Д
118	Горячий цех	35,2 м ²	В4
119	Овощной цех	8,8 м ²	Д
120	Моечная	3,8 м ²	Д
121	Салатный цех	13,6 м ²	Д
122	Фасовочная	6 м ²	В (П-IIa)
123	ПУИ	4,9 м ²	В4
124	Кладовая сыпучих продуктов	6,6 м ²	В3 (П-IIa)
125	Холодильная камера	6,1 м ²	В (П-IIa)
126	Санузел	13 м ²	
127	Санузел	13,4 м ²	
128	Холодильная камера	5,3 м ²	В (П-IIa)
129	Кладовая пекарни	6,7 м ²	В3 (П-IIa)
130	Пекарня	79,7 м ²	В3 (П-IIa)
131	Моечная	5,5 м ²	Д
132	Просеивание муки	5,3 м ²	В1 (В-IIa)
133	Склад муки	16,4 м ²	В1 (П-IIa)
134	Трансформаторная подстанция	12,1 м ²	
135	ИТП	13,8 м ²	
136	Пост охраны	13,3 м ²	
137	Лестничная клетка	20,2 м ²	
138	Комната приемщиков	9,3 м ²	
139	Санузел	4,9 м ²	
140	Тамбур	5,6 м ²	
141	Разгрузочная и распаковочная	174,4 м ²	В1 (П-IIa)
142	Камера отходов	3,4 м ²	Д
143	Хол. Камера (овощи)	7 м ²	В (П-IIa)
144	Хол. Камера (мясо)	11,1 м ²	В (П-IIa)
145	Хол. Камера (пересевы)	5,4 м ²	В (П-IIa)
146	Хол. Камера (мясо)	6,3 м ²	В (П-IIa)
147	Хол. Камера (молочн)	7,8 м ²	В (П-IIa)
148	Хол. Камера (гастрономия)	7,8 м ²	В (П-IIa)
149	Мор. камера (заморозка)	7,6 м ²	В (П-IIa)
150	Коридор	126,4 м ²	
151	Сумочная	11,5 м ²	
	Общая площадь 1 этажа	3 480,8 м ²	

7-03/14-P-AP mom 2

Московская область, Озерский район,

ул. - Южная часть г. Озера.


Стадия

Figure 1. The effect of ρ on the solution.

4
BEKTOP

проект
Формат 1000x594

Монтажный план на отм +3,750 (2 этаж)

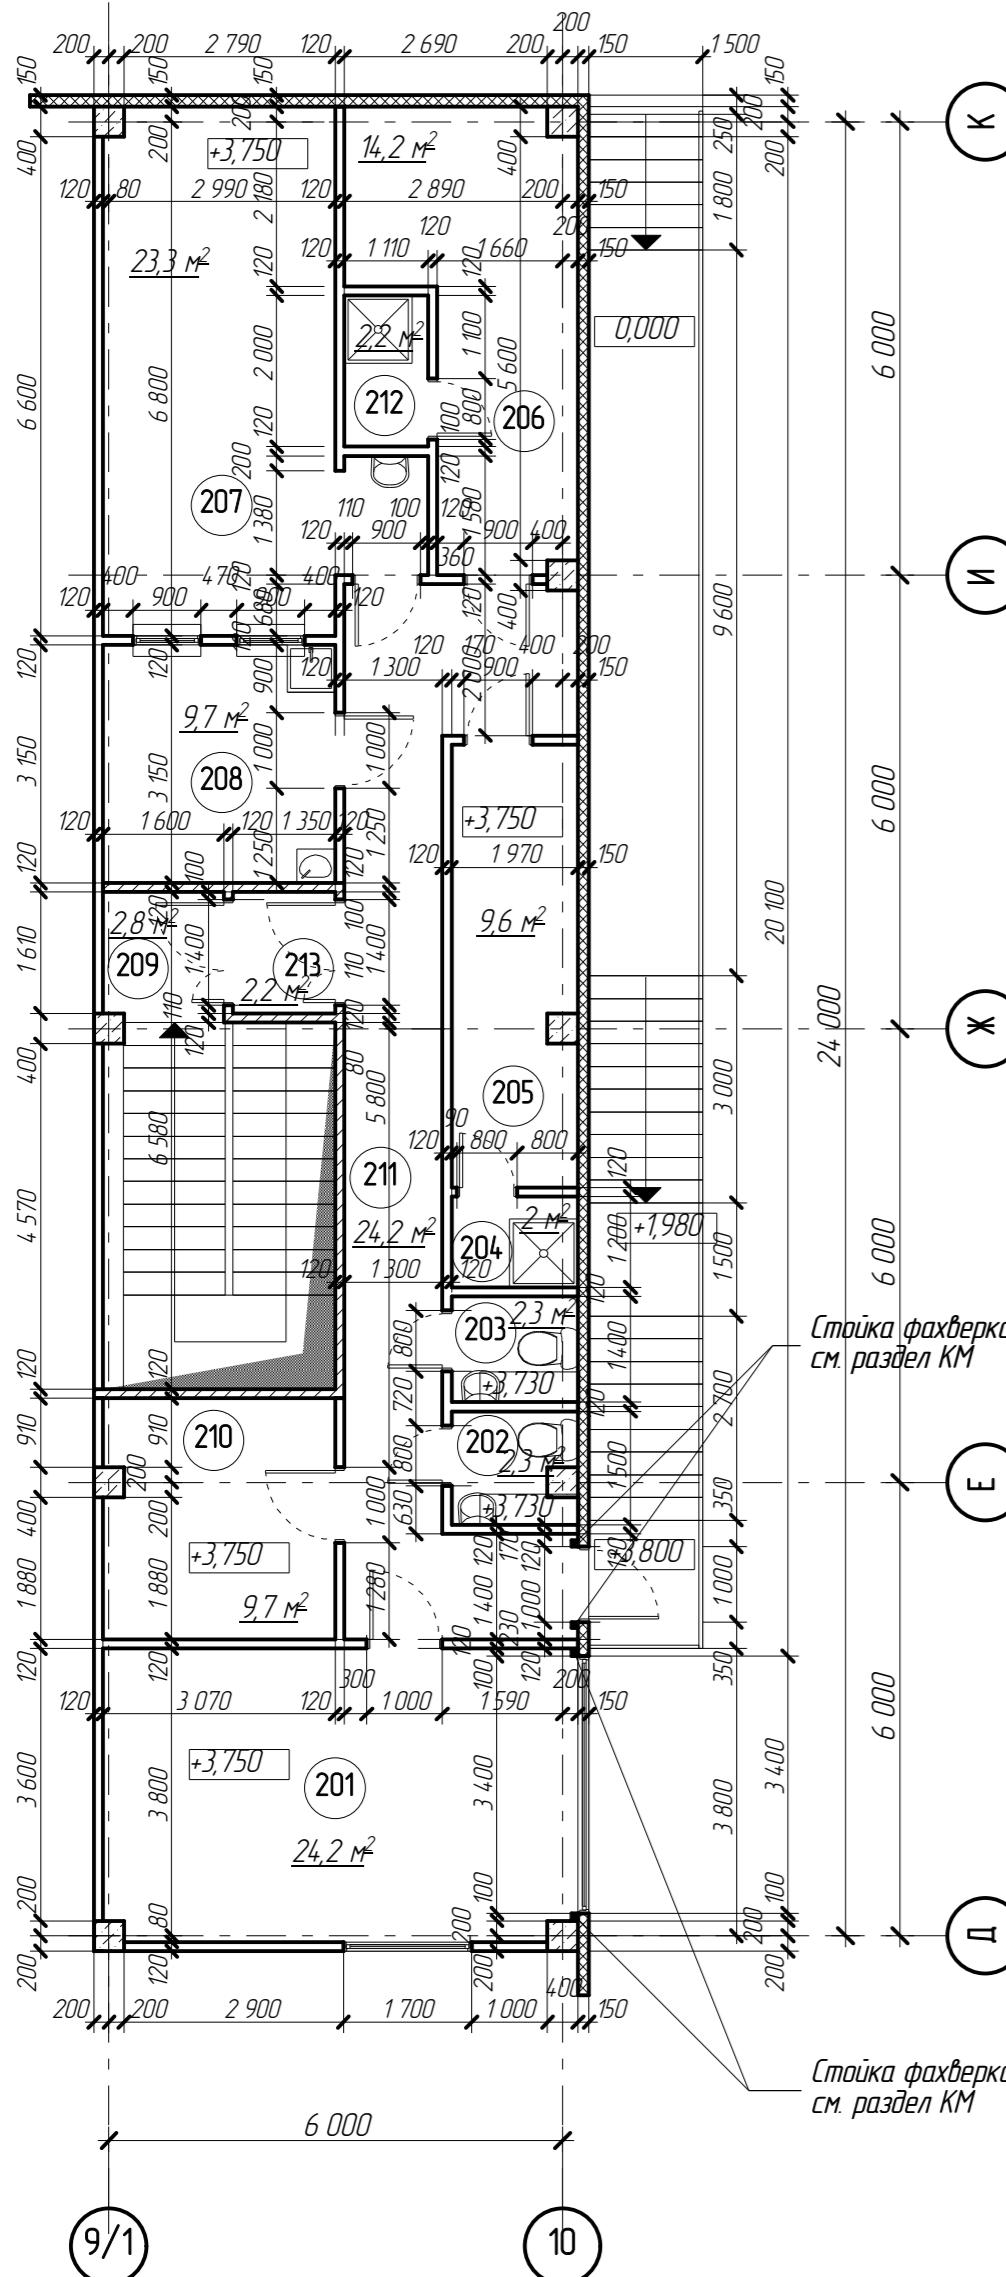

Условные обозначения

Перегородка: кладка кирпичная, толщ 120 мм, из полнотелого кирпича, марки М100, на растворе М100, оштукатуренная с обеих сторон по сетке.

■ Перегородка толщ 120мм - ГКЛ по металлическому каркасу


Термоизоляционная перегородка: сэндвич-панель толщ 100мм

Озгораждненая стена: гэндзи-панель толщ. 150мм

Экспликация помещений второго этажа

<i>Номер по плану</i>	<i>Наименование</i>	<i>Площадь, м²</i>	<i>Категория помещения</i>
201	Офис	24,2 м ²	
202	Санузел	2,3 м ²	
203	Санузел	2,3 м ²	
204	Душевая	2 м ²	
205	Раздевальная	9,6 м ²	
206	Раздевальная	14,2 м ²	
207	Обеденный зал	23,3 м ²	
208	Кухня	9,7 м ²	
209	Лестничная клетка	2,8 м ²	
210	Подсобное помещение	9,7 м ²	
211	Коридор	24,2 м ²	
212	Душевая	2,2 м ²	
213	Тамбур-шлюз	2,6 м ²	
	<i>Общая площадь 2 этажа</i>	<i>128,7м²</i>	


Узел 2
(лист 4)

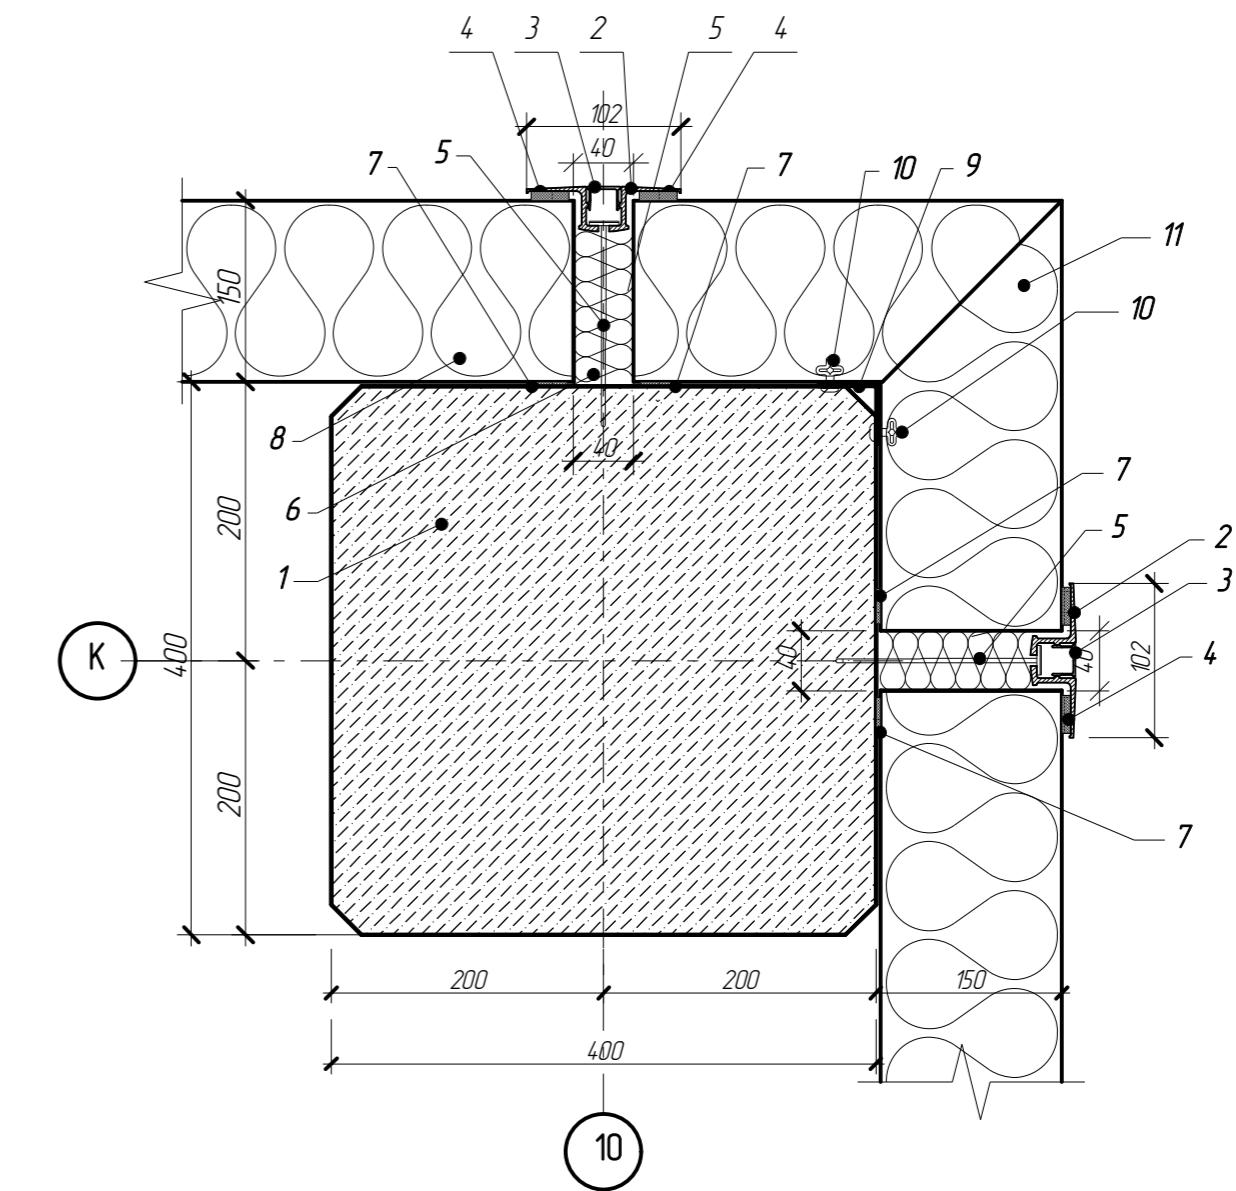

иции элементов

- Х/б колонна (см. раздел КЖ)
Крепежный алюминиевый профиль HF102/1
Заглушка HF102/2
Уплотнительная лента EPDM
Анкер SPIKE
Теплоизоляция
Уплотнительная лента
Панель Trimoterm FTV STANDARD
Уголок (составная часть
угловой панели)
Заклепка (составная часть
угловой панели)
Угловая панель Trimoterm
FTV STANDARD


Чел 1
(лист 4)

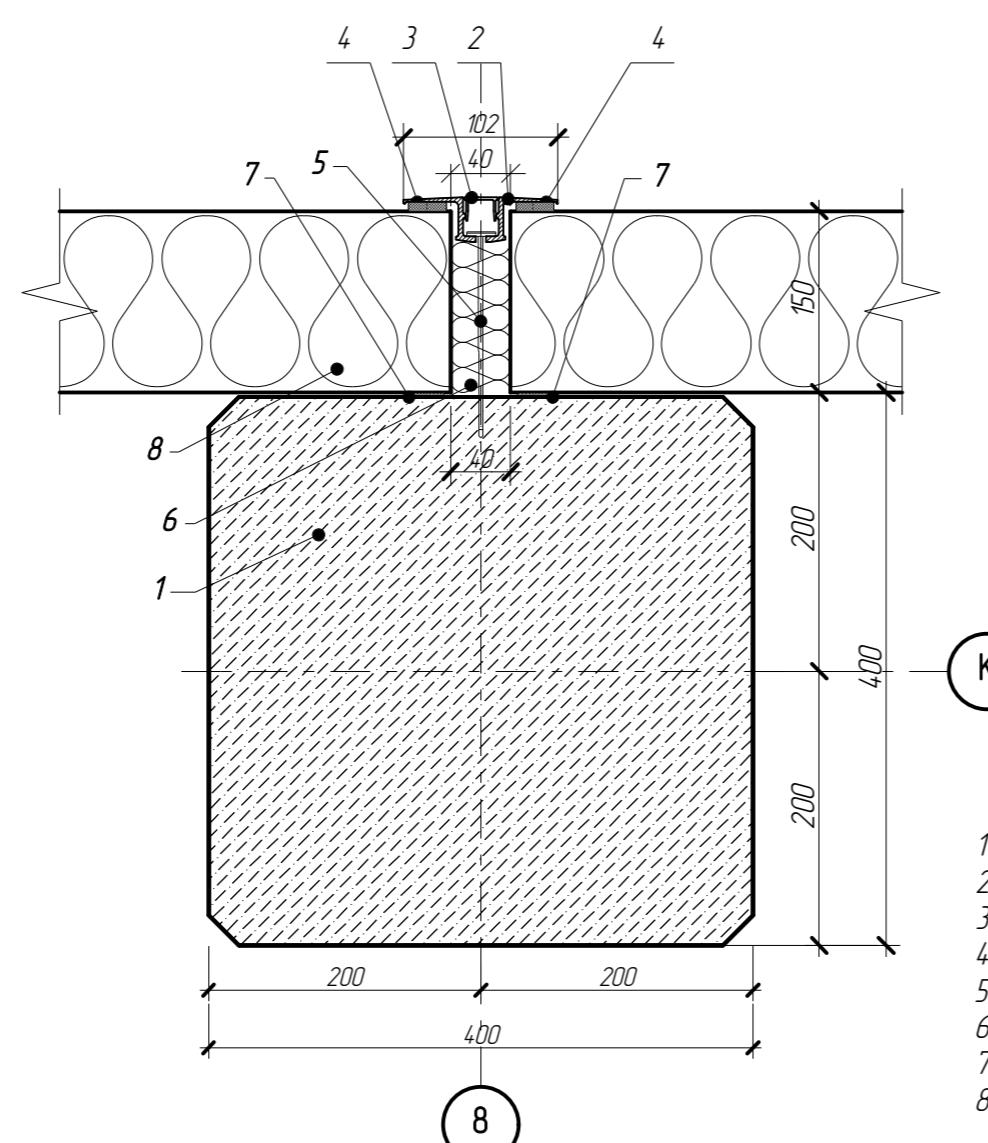

Позиции элементов

- 1 Ж/б колонна (см. раздел КЖ)
 - 2 Крепежный алюминиевый профиль HF102/
 - 3 Заглушка HF102/2
 - 4 Уплотнительная лента EPDM
 - 5 Анкер SPIKE
 - 6 Термоизоляция
 - 7 Уплотнительная лента
 - 8 Панель Trimoferm FTV STANDARD

Часть 3
(лист 4)

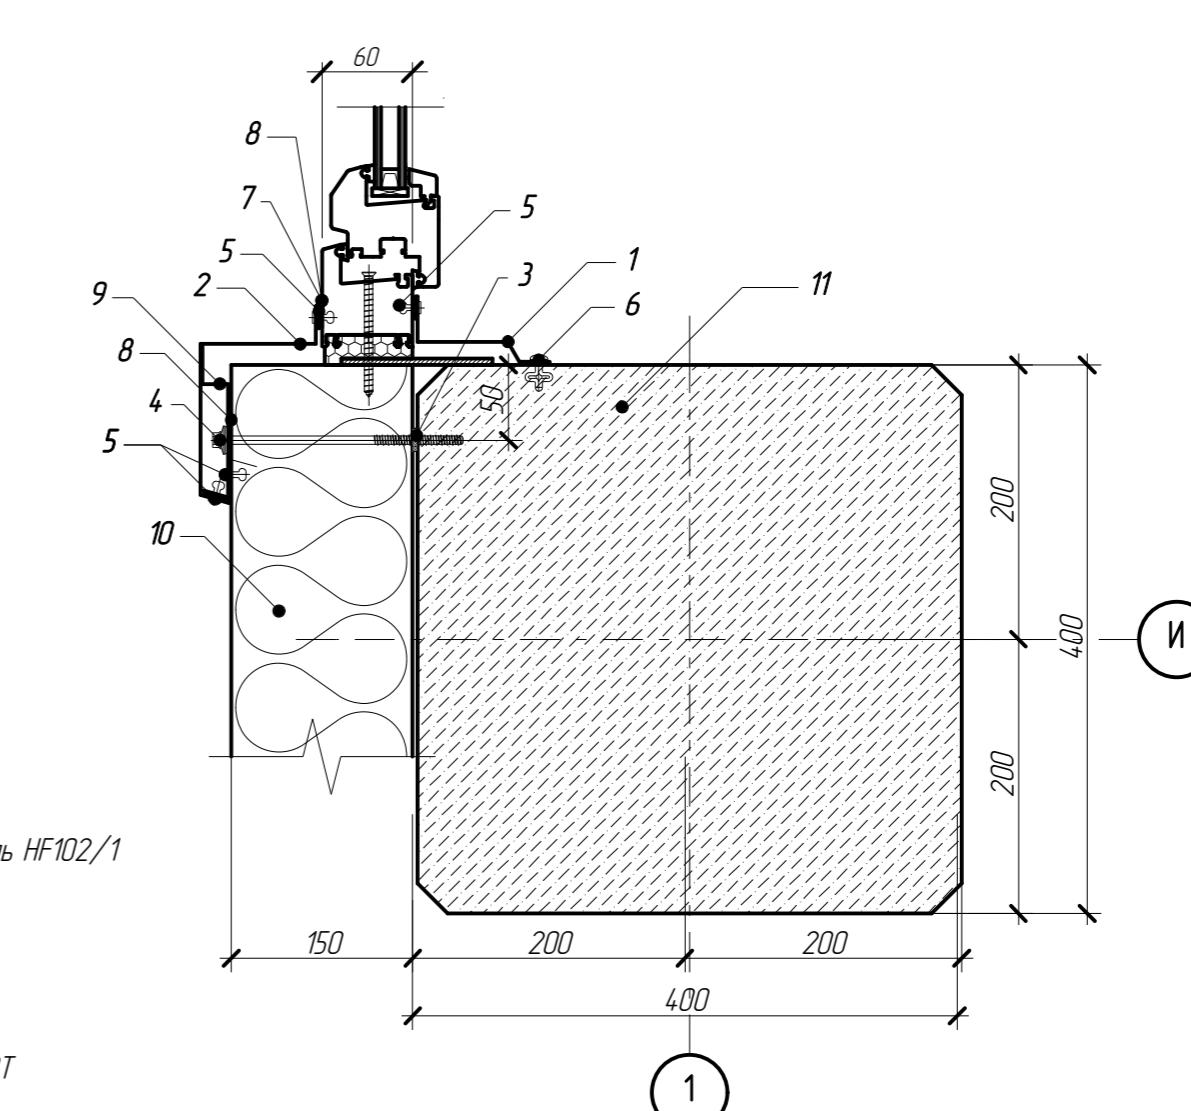

Позиции элементов


- 1 Маска проема – внутренняя
 - 2 Маска проема – боковая
 - 3 Уплотнительная лента
 - 4 Шурп по бетону
 - 5 Потайная заклепка (12 шт./м.)
 - 6 Заклепка
 - 7 Уплотнительная замазка
 - 8 Уплотнительная лента
 - 9 Опорный доборный элемент
 - 10 Панель Trimoterm FTV STANDART
 - 11 Ж/б колонна (см. раздел КЖ)

7-03/14-P-AP mom 2

*Московская область, Озерский район, г. Озёры,
ул. – Южная часть г. Озёры.*

Монтажный план на отм +3,750 Чэлы 1, 2, 3


BEKTOR
проект

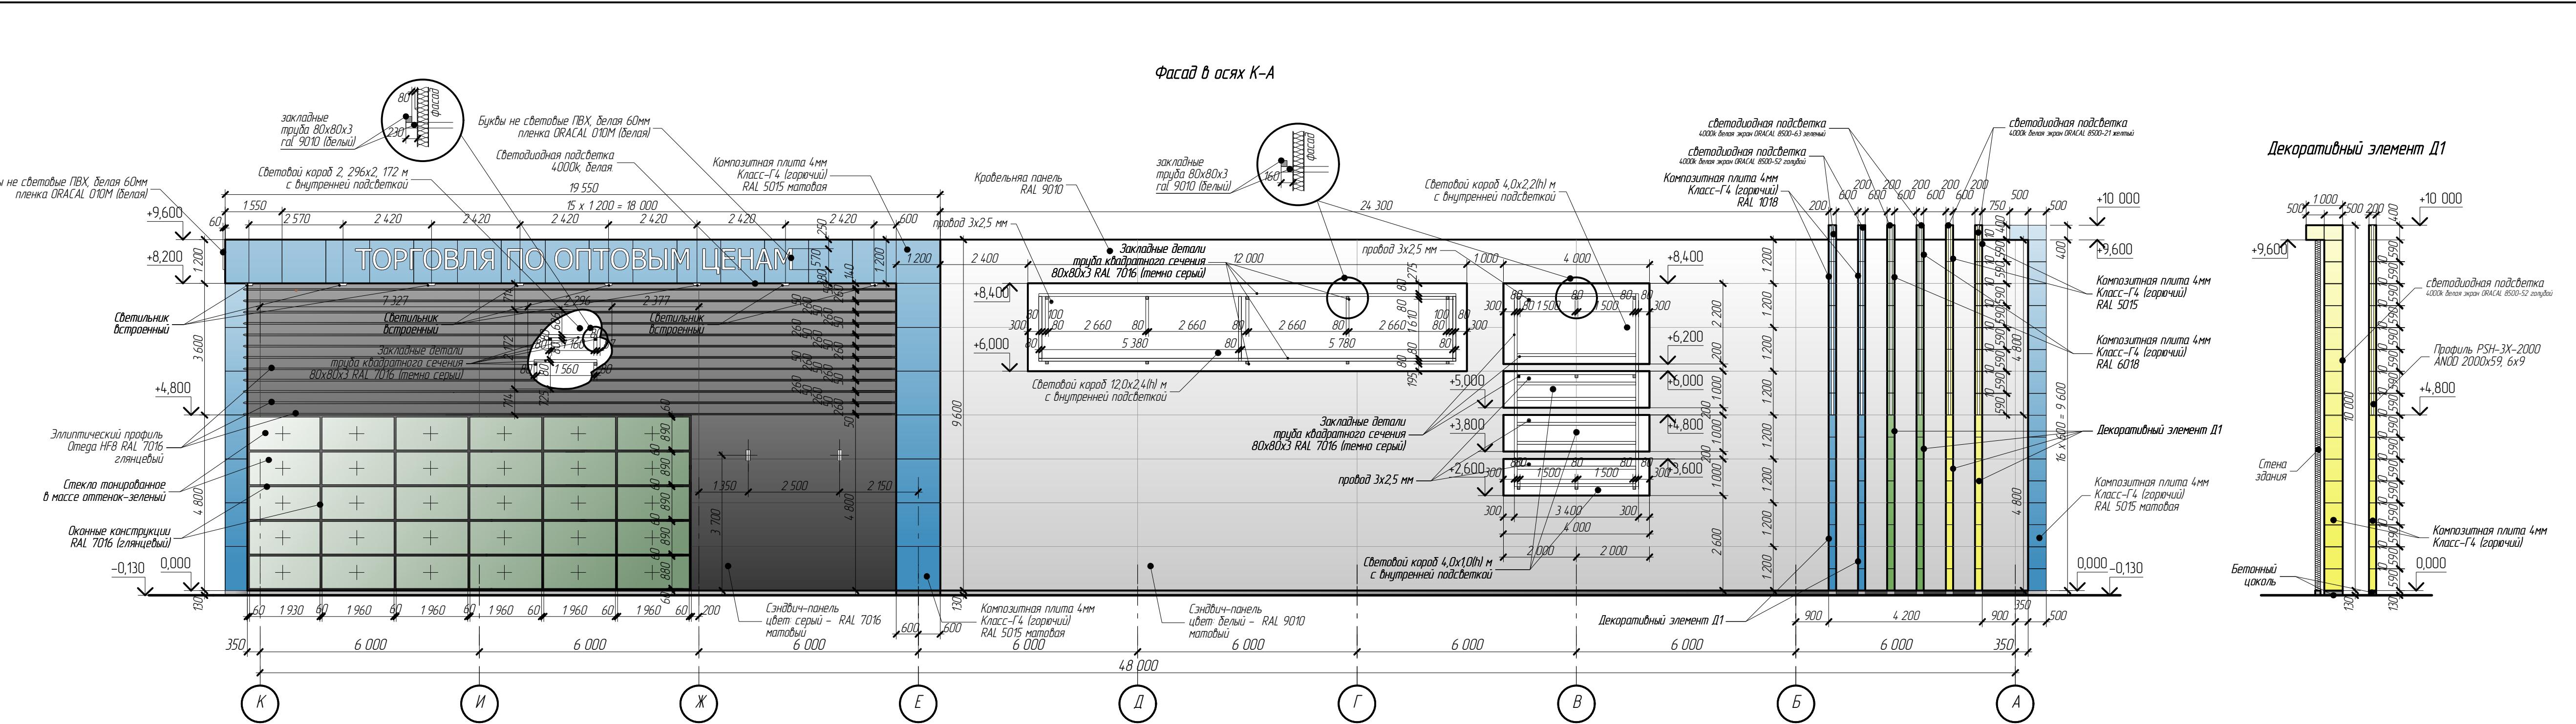

Ведомость наружной отделки

Nº	Элементы	Отделка	Образец тона	Колер	Nº	Элементы	Отделка	Образец тона	Колер
①	Двери	Оцинковка		RAL 7016 матовый	⑧	Окненные профили	Алюминиевый профиль		RAL 7016 глянцевый
②	Ступени, перила, стойки	Оцинковка		RAL 9006 матовый	⑨	Отделка декоративных элементов	Плитка композитная -4 мм (Г4)		RAL 5015 матовый
③	Отделка стен	Сэндвич-панель, микрориф 20		RAL 9010 матовый	⑩	Отделка декоративных элементов	Плитка композитная -4 мм (Г4)		RAL 6018
④	Отделка стен	Сэндвич-панель, микрориф 20		RAL 7016 матовый	⑪	Отделка декоративных элементов	Плитка композитная -4 мм (Г4)		RAL 5015
⑤	Козырек	Тонированное стекло		Монтажная система - нержавейка	⑫	Отделка декоративных элементов	Плитка композитная -4 мм (Г4)		RAL 1018
⑥	Дверные профили	Алюминиевый профиль			⑬	Декоративные элементы	Эллиптический профиль Отега HF 8		RAL 7016 глянцевый
⑦	Остекление	Тонированное стекло							

7-03/14-Р-AP том 2				
Московская область, Озёрский район, г. Озёры, ул. Южная часть г. Озёры.				
Изм	Кол.уч	Лист	№док.	Подпись
ГИП	Софонов			Дата
ГАП	Русеб			
Директор	Баксараб			
Разработал	Загребельный			
Н/контроль	Салин			
Торговый центр "ЛАКМИН"				
Стадия	Лист	Листов		
Р	6			
Фасады в осях К-А				
ВЕКТОР проект				

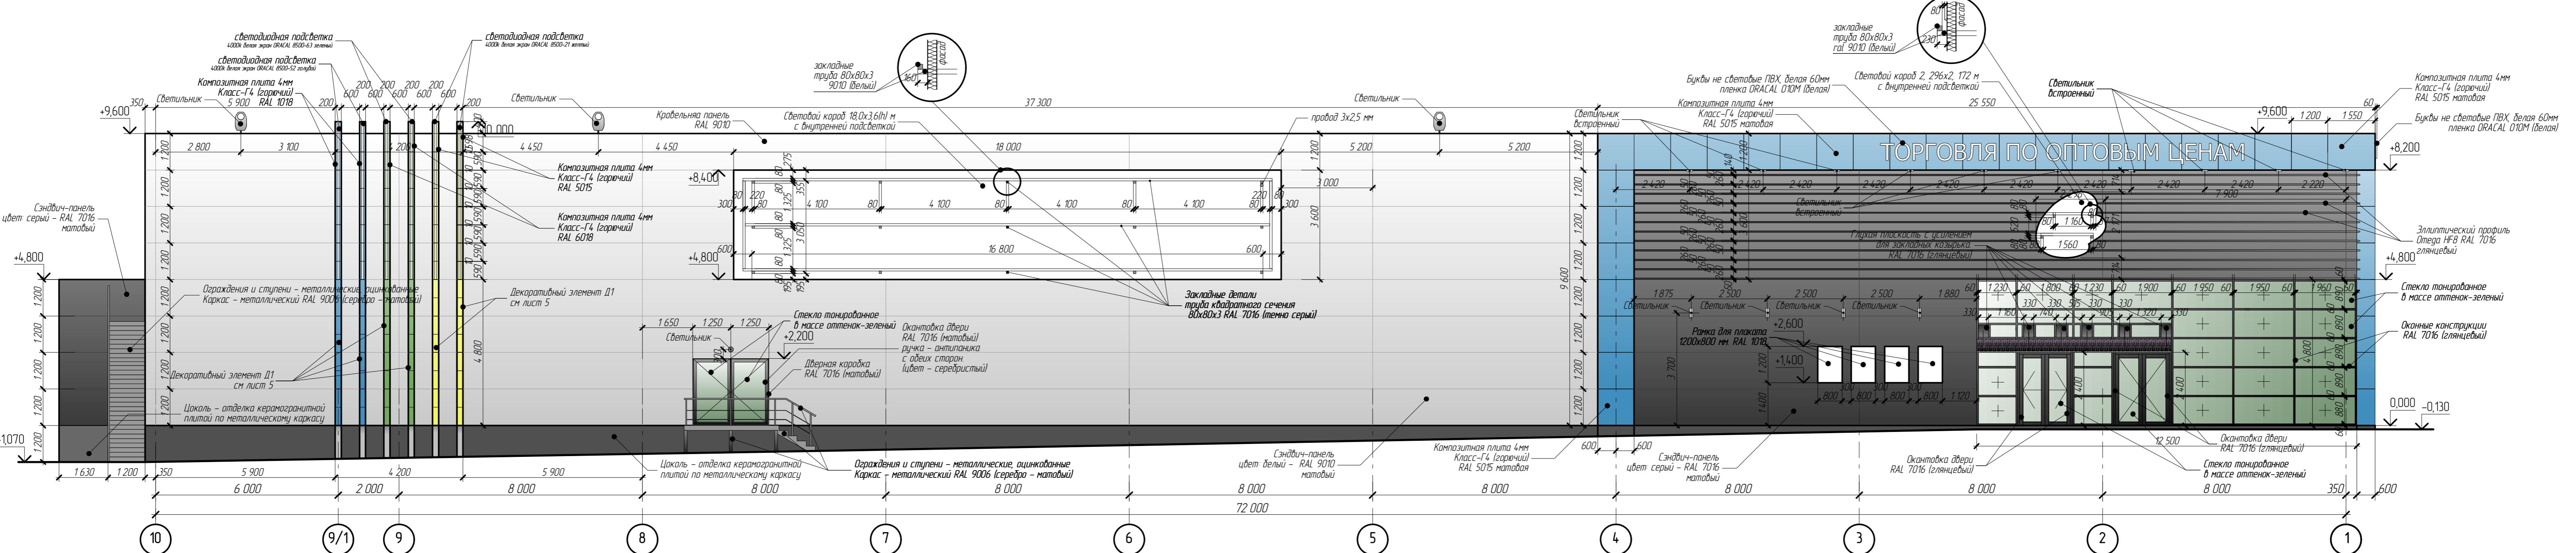


ной отделки

№	Элементы	Отделка	Образец тона	Колер	№	Элементы	Отделка	Образец тона	Колер
1	Двери	Оцинковка		RAL 7016 матовый	8	Оконные профили	Алюминиевый профиль		RAL 7016 глянцевый
2	Ступени, перила, стойки	Оцинковка		RAL 9006 матовый	9	Отделка декоративных элементов	Плитка композитная -4 мм (Г4)		RAL 5015 матовый
3	Отделка стен	Сэндвич-панель, микрориф 20		RAL 9010 матовый	10	Отделка декоративных элементов	Плитка композитная -4 мм (Г4)		RAL 6018
+	Отделка стен	Сэндвич-панель, микрориф 20		RAL 7016 матовый	11	Отделка декоративных элементов	Плитка композитная -4 мм (Г4)		RAL 5015
5	Козырек	Тонированное стекло		Монтажная система – нержавейка	12	Отделка декоративных элементов	Плитка композитная -4 мм (Г4)		RAL 1018
6	Дверные профили	Алюминиевый профиль		RAL 7016 глянцевый	13	Декоративные элементы	Эллиптический профиль Отсeda HF 8		RAL 7016 глянцевый
7	Остекление	Тонированное стекло							

						7-03/14-Р-АР том 2	
						Московская область, Озерский район, г. Озера, ул. - Южная часть г. Озера.	
Иэм	Кол.уч.	Лист	№док.	Подпись	Дата		
ГИП	Сафонов					Стадия Р	Лист 7
ГАП	Русев						
Директор	Баксараев						
Разработал	Загребельный						
н/контроль	Салин						
						Торговый центр "ЛАКМИН"	
						Фасады в осях	
						10-1	

Фасад в осях А-К

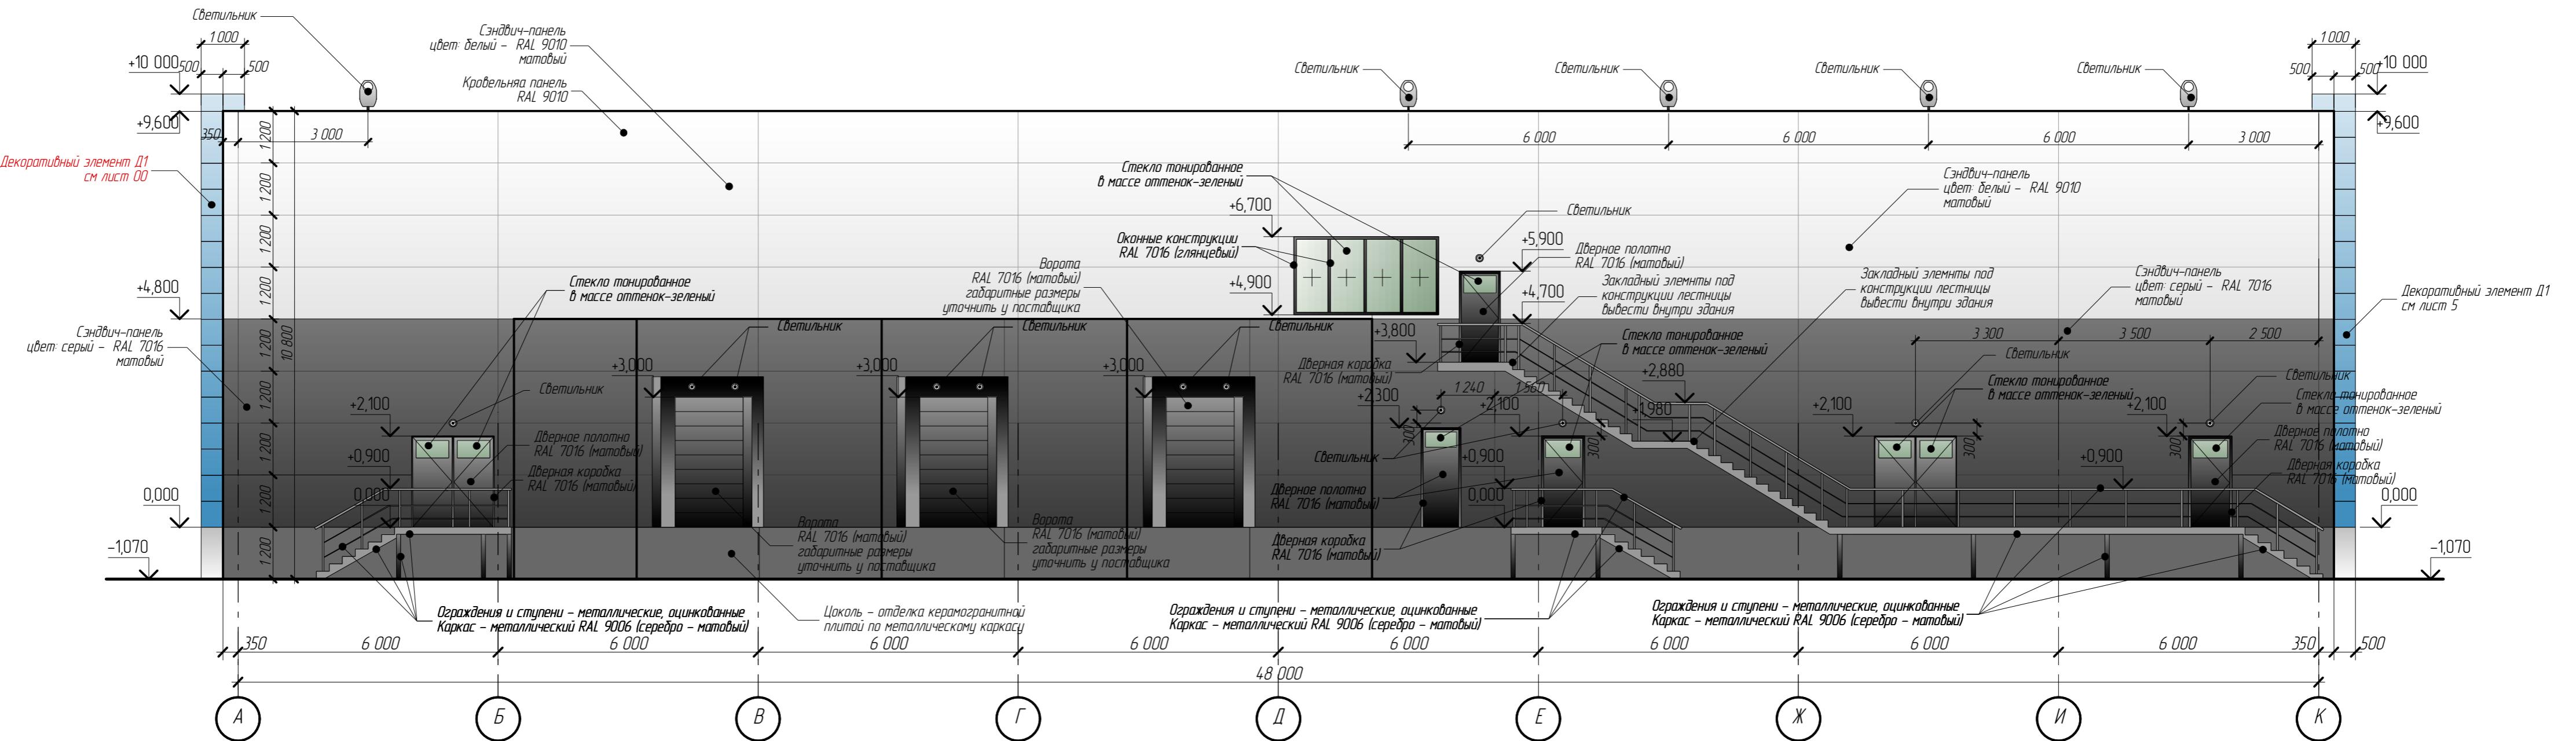


№	Элементы	Отделка	Образец тона	Колер	№	Элементы	Отделка	Образец тона	Колер
1	Двери	Оцинковка		RAL 7016 матовый	8	Оконные профили	Алюминиевый профиль		RAL 7016 глянцевый
2	Ступени, перила, стойки	Оцинковка		RAL 9006 матовый	9	Отделка декоративных элементов	Плитка композитная -4 мм (Г4)		RAL 5015 матовый
3	Отделка стен	Сэндвич-панель, микрориф 20		RAL 9010 матовый	10	Отделка декоративных элементов	Плитка композитная -4 мм (Г4)		RAL 6018
4	Отделка стен	Сэндвич-панель, микрориф 20		RAL 7016 матовый	11	Отделка декоративных элементов	Плитка композитная -4 мм (Г4)		RAL 5015
5	Козырек	Тонированное стекло		Монтажная система - нержавеЙКА	12	Отделка декоративных элементов	Плитка композитная -4 мм (Г4)		RAL 1018
6	Дверные профили	Алюминиевый профиль		RAL 7016 глянцевый	13	Декоративные элементы	Эллиптический профиль Отдела HF 8		RAL 7016 глянцевый
7	Остекление	Тонированное стекло							

-03/14-P-AP том 2

ая область, Озерский район, г. Озёры,
ул. – Южная часть г. Озёры.


						7-03/14-Р-AP том 2		
Изм	Кол.уч	Лист	№док.	Подпись	Дата	Московская область, Озерский район, г. Озера, ул. - Южная часть г. Озера.		
ГИП	Сафонов					Стадия	Лист	Листов
ГАП	Русев							
Директор	Баксараев					P	8	
Разработал	Загребельный					Фасады в оссях A-K		
н/контроль	Салин							

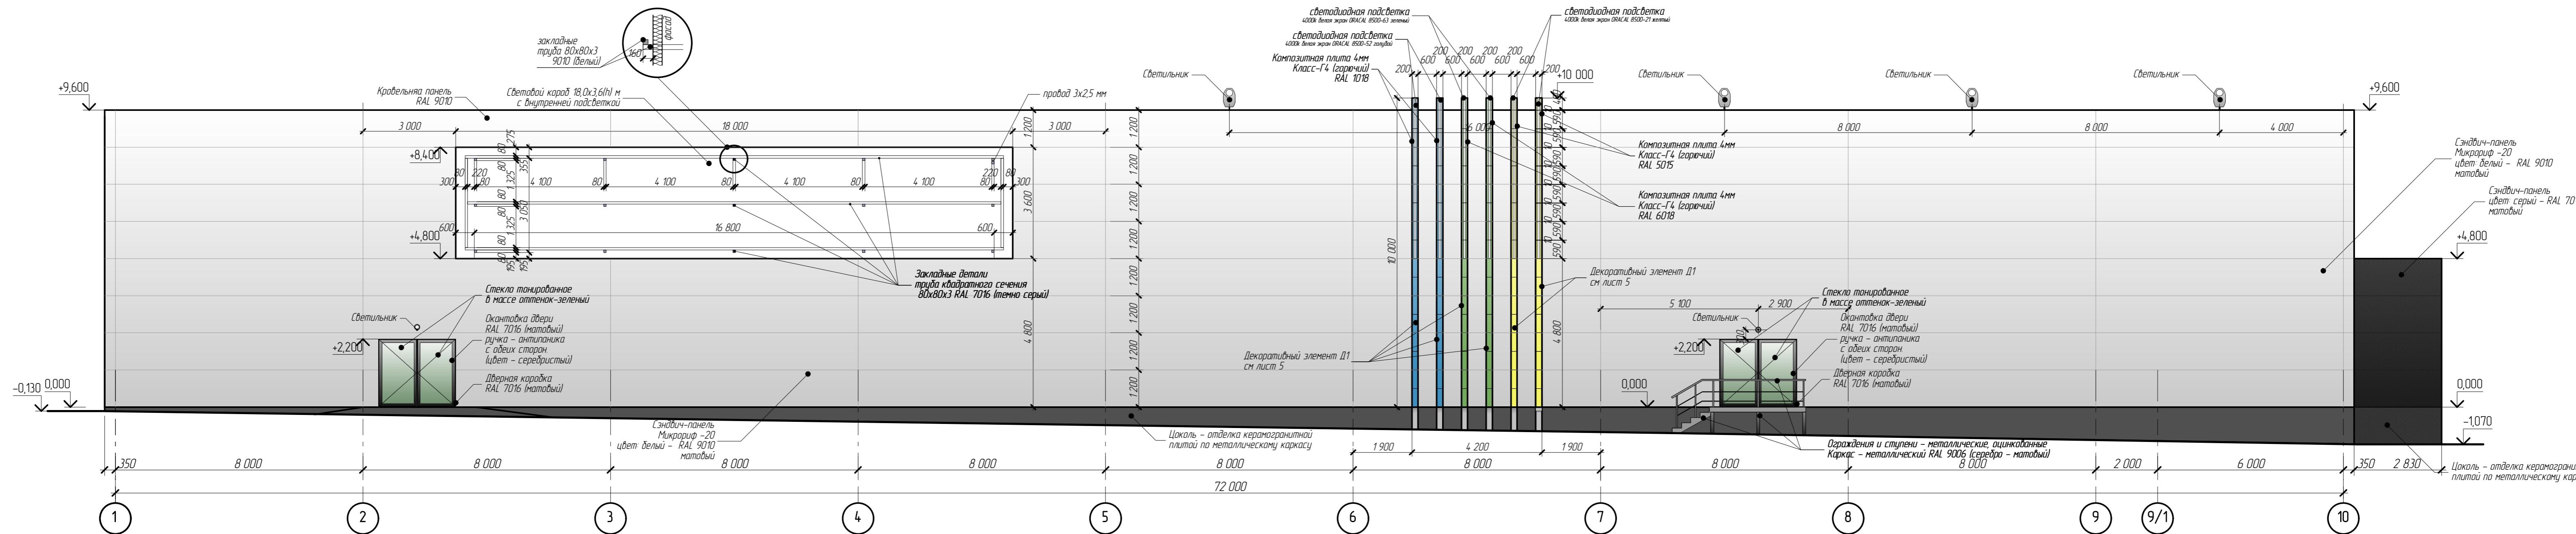


ой отделки

<i>№</i>	<i>Элементы</i>	<i>Отделка</i>	<i>Образец тона</i>	<i>Колер</i>	<i>№</i>	<i>Элементы</i>	<i>Отделка</i>	<i>Образец тона</i>	<i>Колер</i>
<i>1</i>	<i>Двери</i>	<i>Оцинковка</i>		<i>RAL 7016 матовый</i>	<i>8</i>	<i>Оконные профили</i>	<i>Алюминиевый профиль</i>		<i>RAL 7016 глянцевый</i>
<i>2</i>	<i>Ступени, перила, стойки</i>	<i>Оцинковка</i>		<i>RAL 9006 матовый</i>	<i>9</i>	<i>Отделка декоративных элементов</i>	<i>Плитка композитная -4 мм (Г4)</i>		<i>RAL 5015 матовый</i>
<i>3</i>	<i>Отделка стен</i>	<i>Сэндвич-панель, микрориф 20</i>		<i>RAL 9010 матовый</i>	<i>10</i>	<i>Отделка декоративных элементов</i>	<i>Плитка композитная -4 мм (Г4)</i>		<i>RAL 6018</i>
<i>4</i>	<i>Отделка стен</i>	<i>Сэндвич-панель, микрориф 20</i>		<i>RAL 7016 матовый</i>	<i>11</i>	<i>Отделка декоративных элементов</i>	<i>Плитка композитная -4 мм (Г4)</i>		<i>RAL 5015</i>
<i>5</i>	<i>Козырек</i>	<i>Тонированное стекло</i>		<i>Монтажная система - нержавейка</i>	<i>12</i>	<i>Отделка декоративных элементов</i>	<i>Плитка композитная -4 мм (Г4)</i>		<i>RAL 1018</i>
<i>6</i>	<i>Дверные профили</i>	<i>Алюминиевый профиль</i>		<i>RAL 7016 глянцевый</i>	<i>13</i>	<i>Декоративные элементы</i>	<i>Эллиптический профиль Отега HF 8</i>		<i>RAL 7016 глянцевый</i>
<i>7</i>	<i>Остекление</i>	<i>Тонированное стекло</i>							

Разрез 1-1

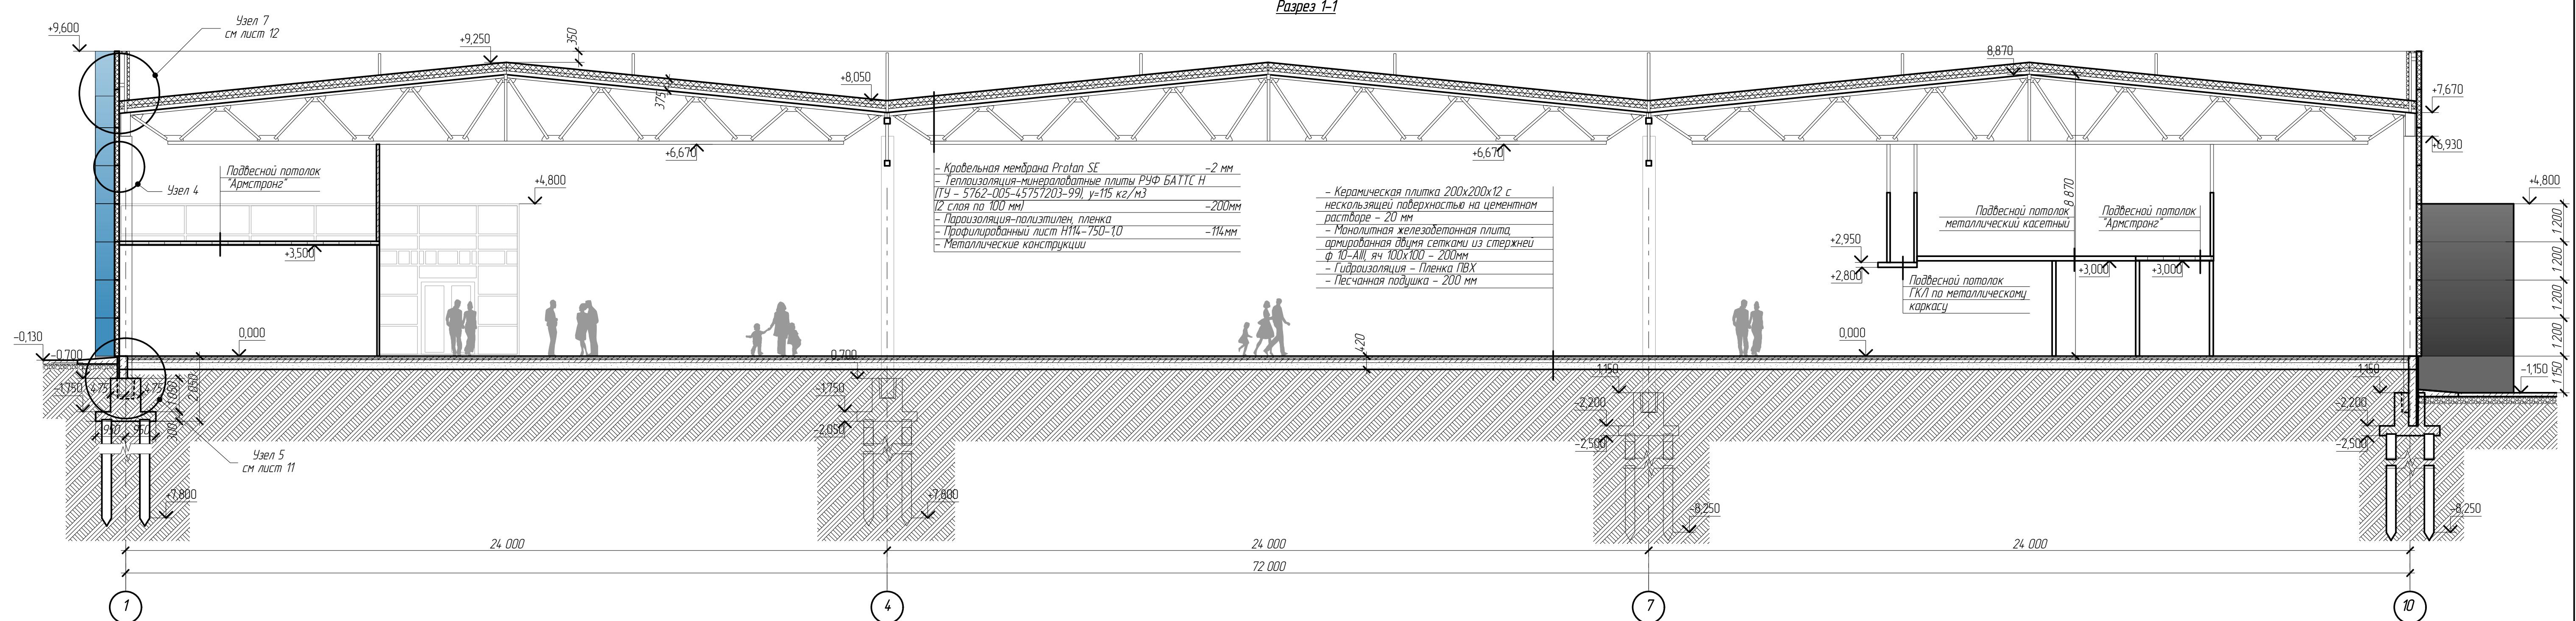


Разрез 2-2

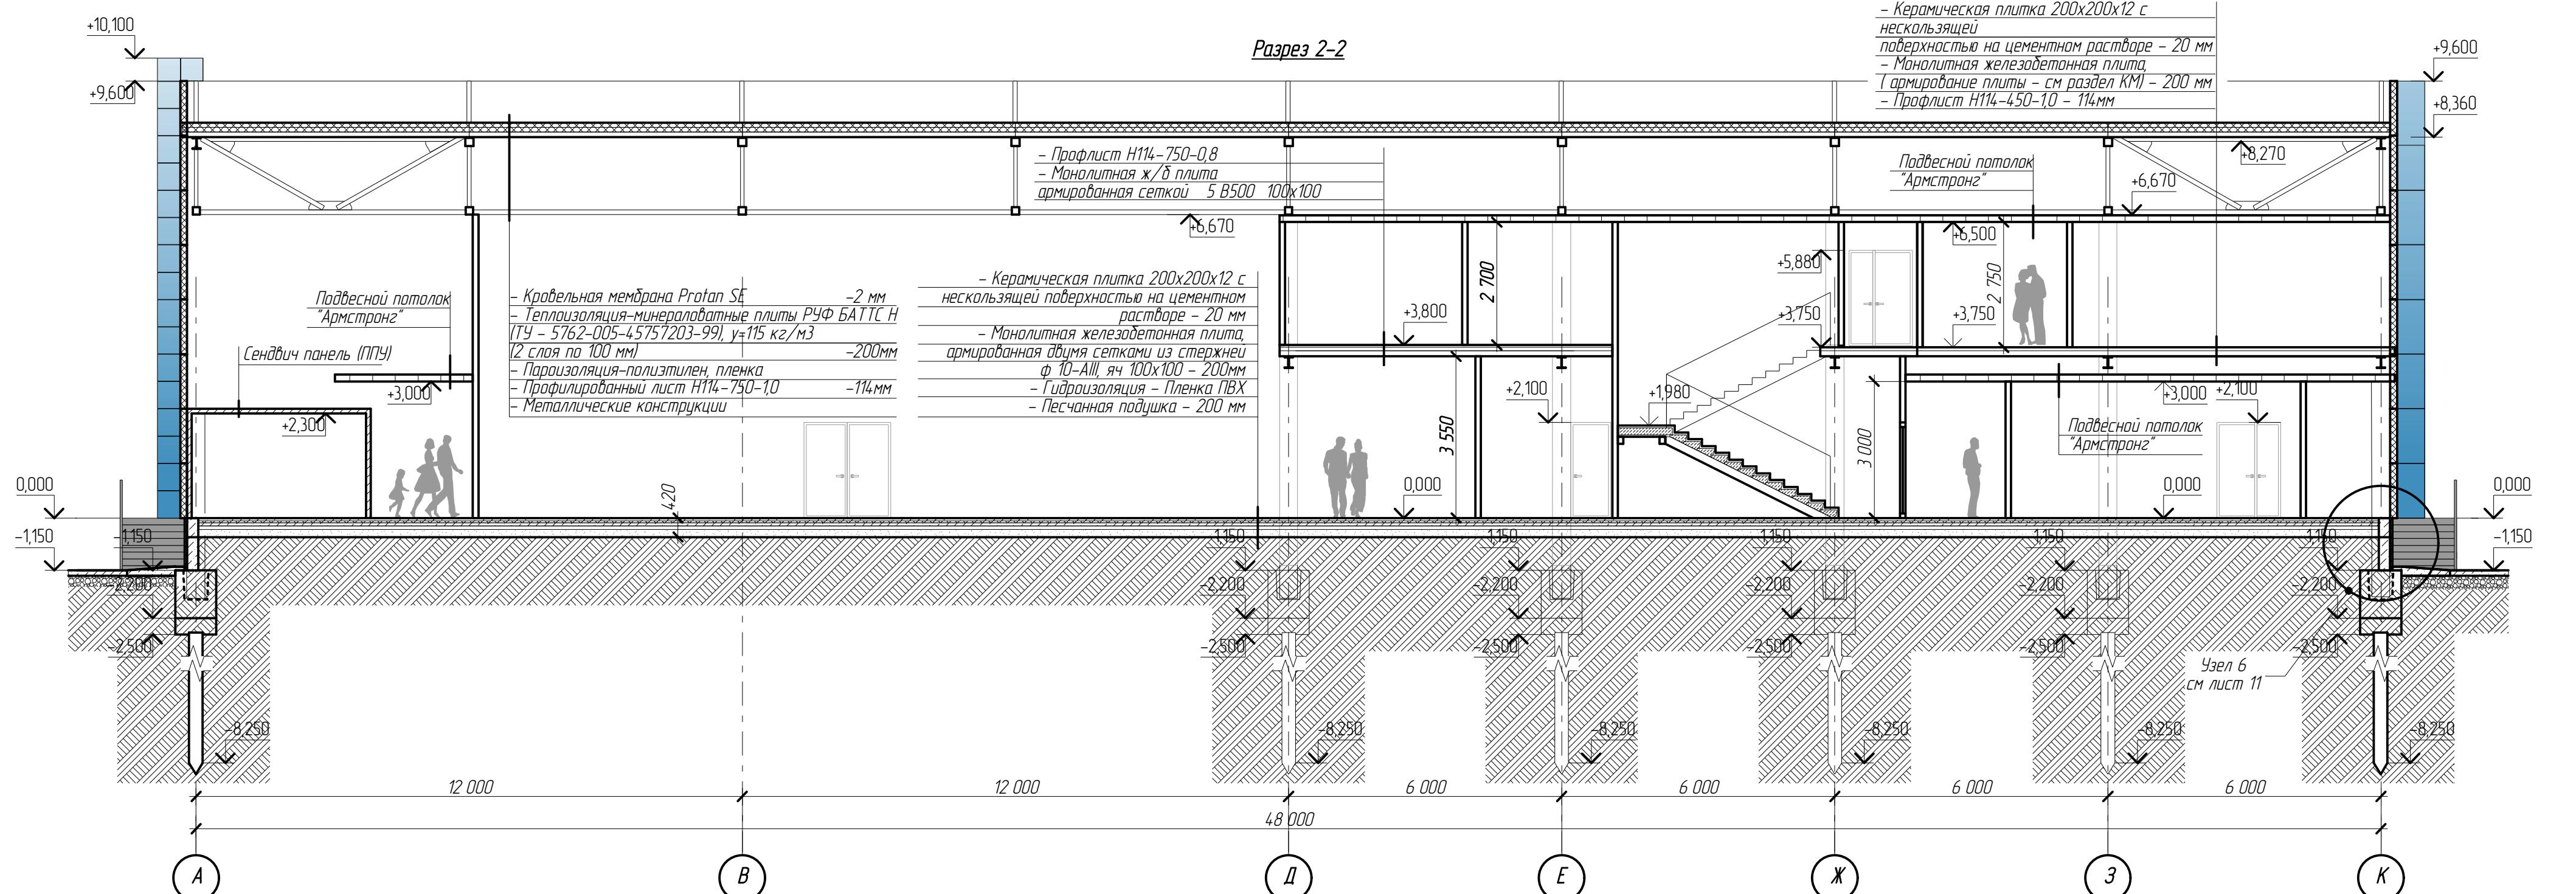


7-03/14-Р-AP том 2					
Московская область, Озерский район, г. Озера, ул. Южная часть г. Озера					
Изм	Кол-уч	Лист №	Подпись	Дата	Стадия
ГИП	Софронов				лист
ГАП	Русев				лист
Директор	Боксаров				лист
Разработчик	Загребельный				лист
н/контроль	Салин				лист
Разрезы 1-1, 2-2 Узел 4					

Узел 5
лист 10

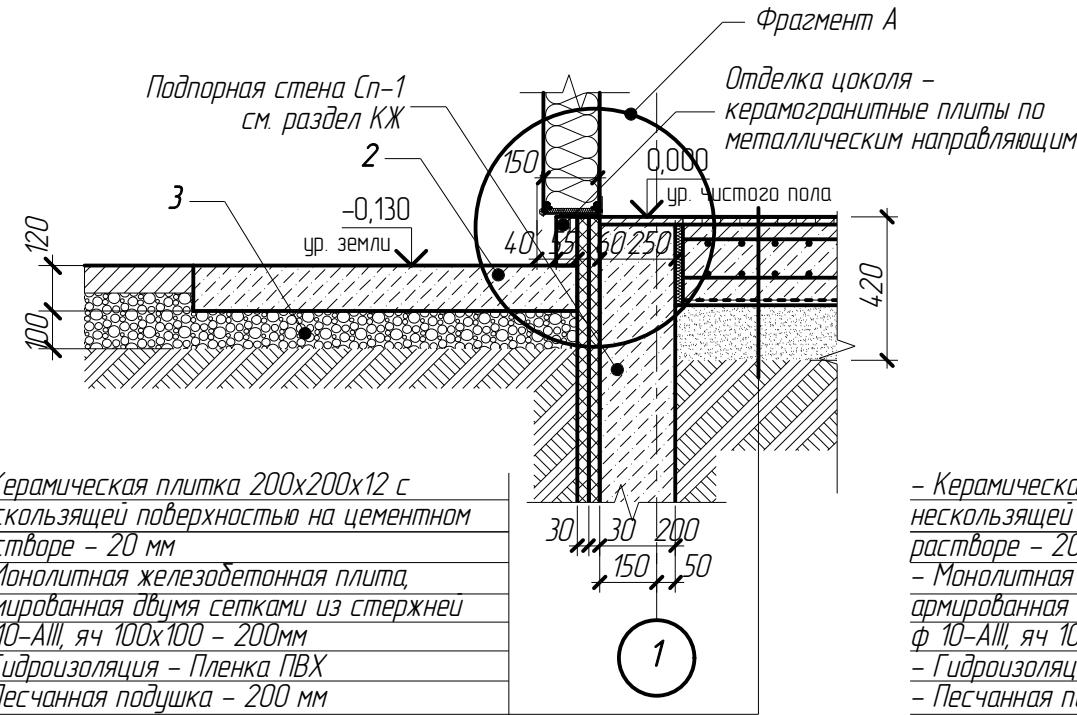


Узел 6
лист 10

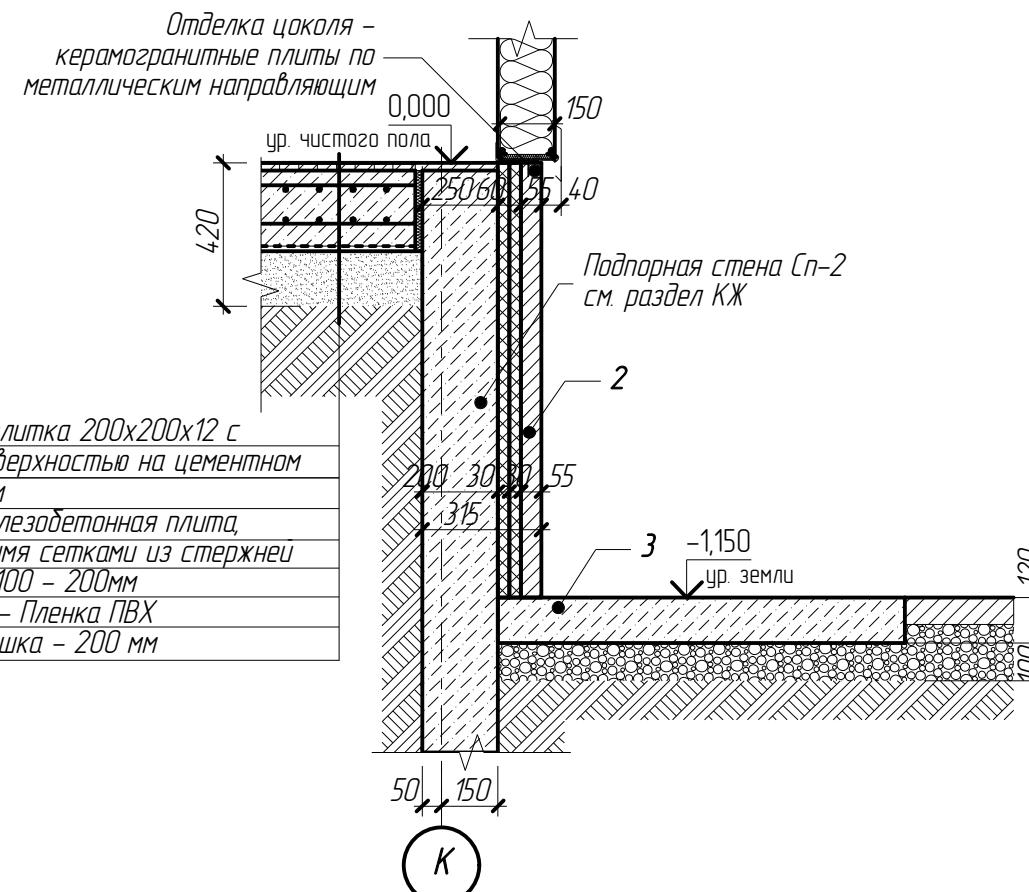

Позиции элементов
узлов 5, 6.

1. Заполнение шва
2. Отмостка
3. Щебень гранитный
4. Полиуритановый или полизтиленовый шнур
5. Гидроизоляция
6. Сэндвич панель
7. Опорный уголок панели
8. Опорный элемент (1 шт./м)
9. Опорный элемент (1 шт./м)
10. Цокольный профиль
11. Уплотнительная лента
12. Дюбель-гвоздь
13. Герметик шнур
14. Уплотнительная замазка
15. Уплотнительная лента
16. Помайная заклепка (4 шт./м)
17. Теплоизоляция

Фрагмент А

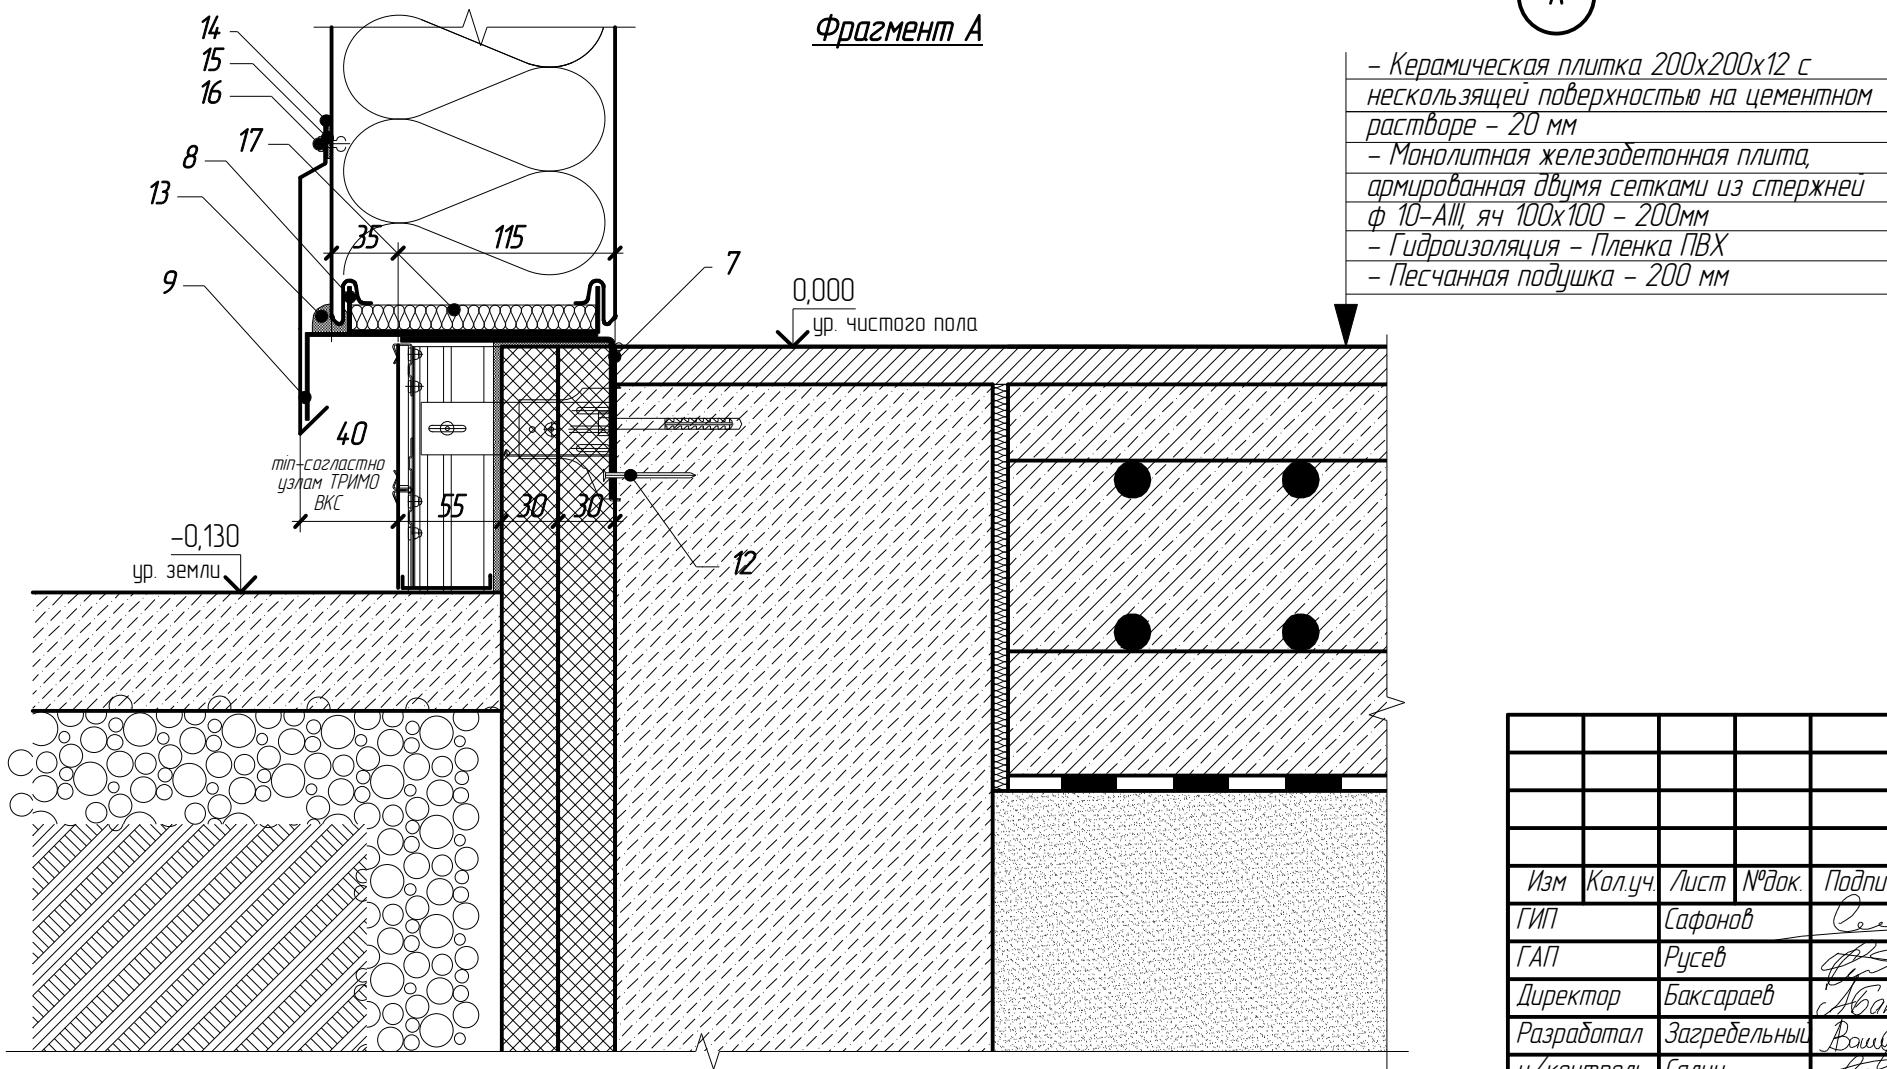

7-03/14-Р-АР том 2					
Изм	Кол.уч.	Лист	№док.	Подпись	Дата
ГИП	Сафонов				
ГАП	Русев				
Директор	Баксараб				
Разработал	Загребельный				
н/контроль	Салин				

Московская область, Озерский район, г. Озёры,
ул. - Южная часть г. Озёры.


Торговый центр "ЛАКМИН"

Узлы 5, 6
Фрагмент А


Стадия	Лист	Листов
Р	11	

Позиции элементов сечения а-а

- 1 Ж/б колонна (см. раздел КЖ)
- 2 Крепежный алюминиевый профиль HF102/1
- 3 Заглушка HF102/2
- 4 Уплотнительная лента EPDM
- 5 Анкер SPIKE
- 6 Технодизайнер
- 7 Уплотнительная лента
- 8 Панель Trimoterm FTV STANDART
- 9 Угловое обрамление панели
- 10 Потайная заклепка
- 11 Уплотнительная лента
- 12 Стойка металлическая (см. раздел КМ)

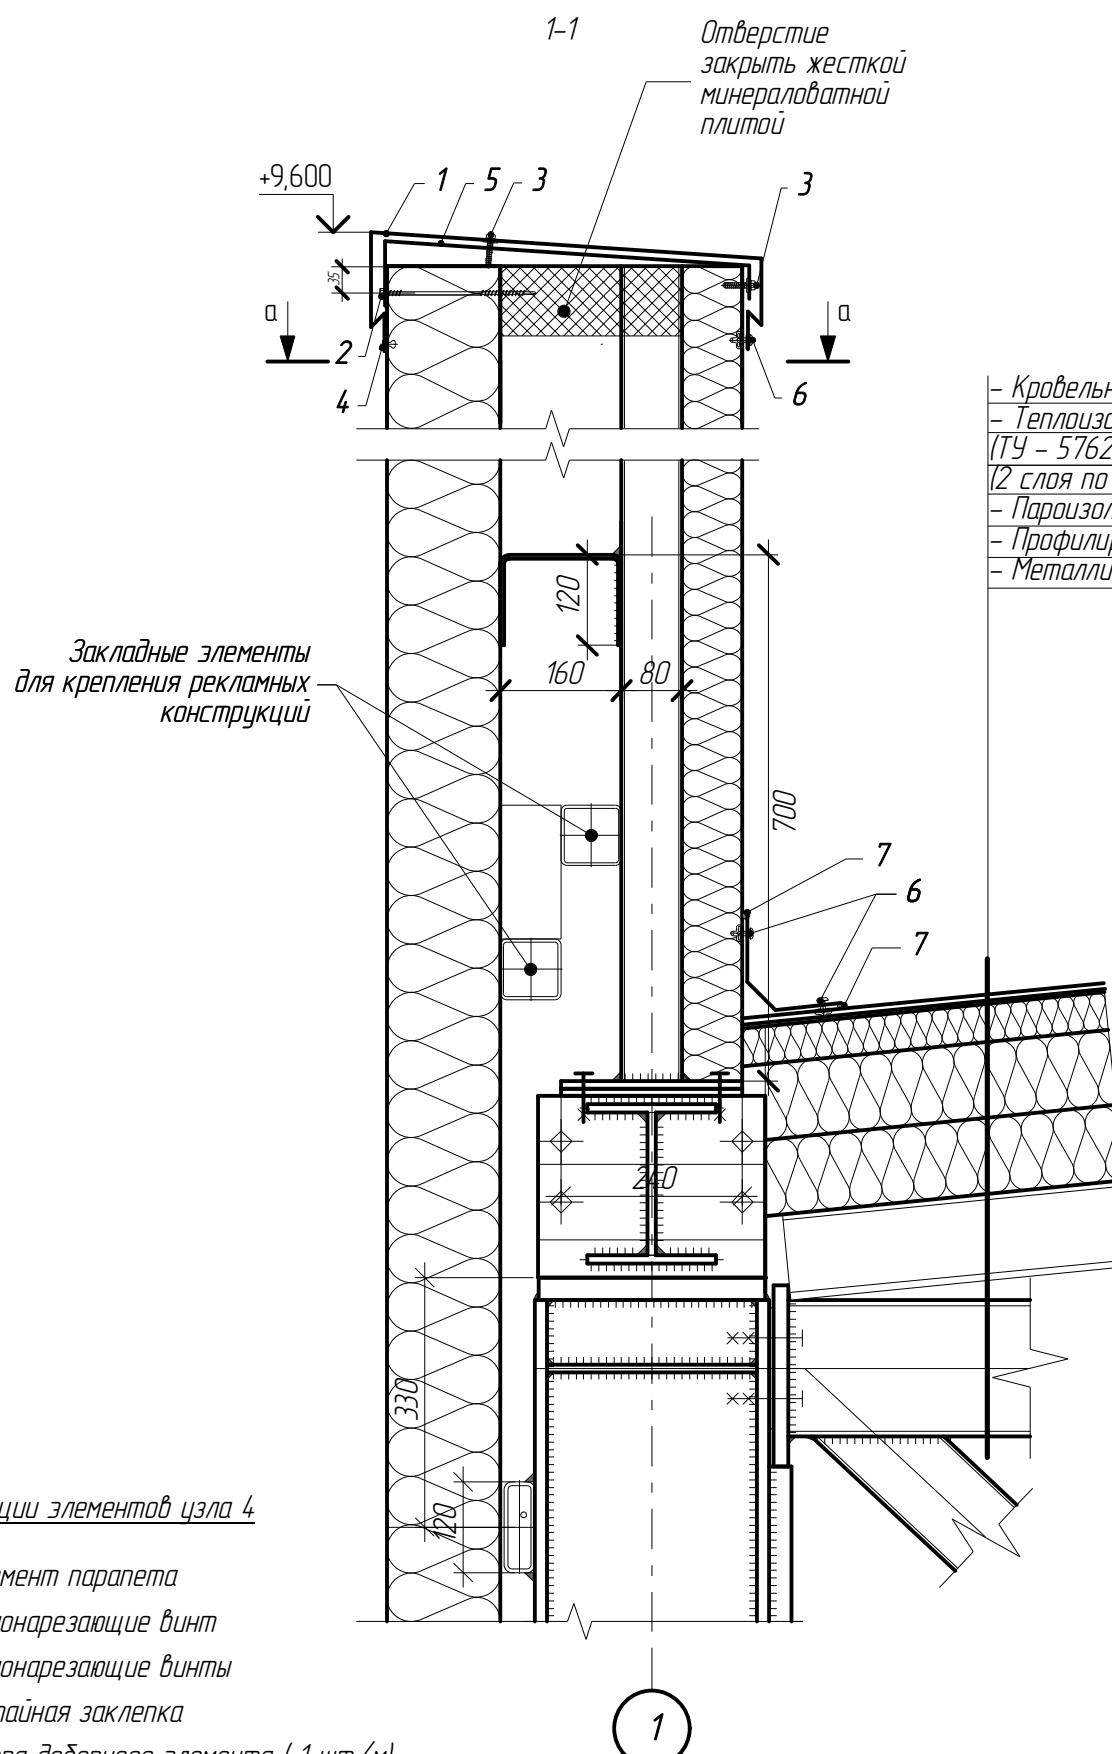

- Кровельная мембрана Protan SE -2 мм
- Технодизайнер-минераловатные плиты РУФ БАТС Н
(ТУ - 5762-005-45757203-99), у=115 кг/м³
(2 слоя по 100 мм) -200мм
- Пароизоляция-полиэтилен, пленка
- Профилированный лист Н114-750-1,0 -114мм
- Металлические конструкции

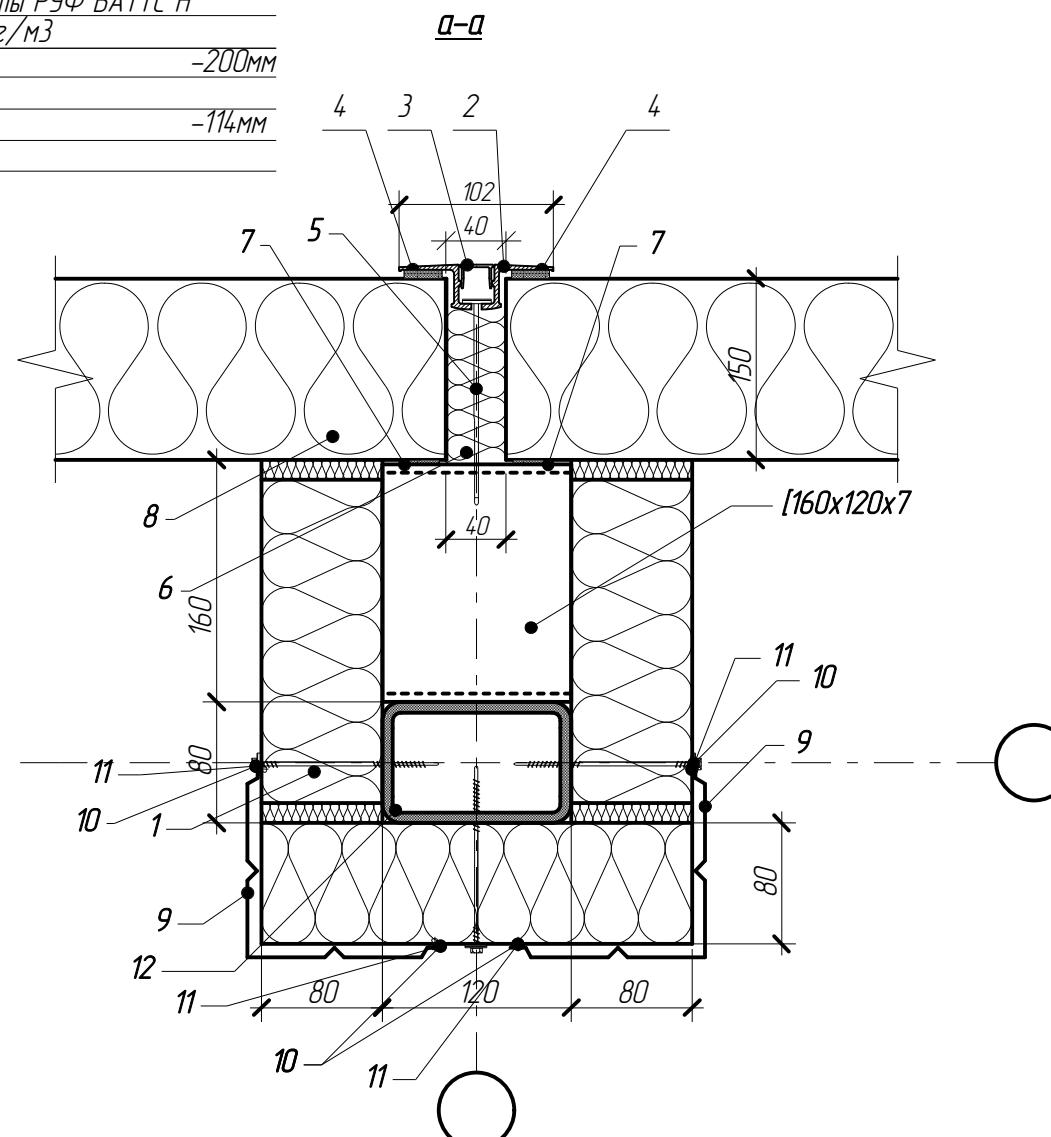


Изм	Кол.уч.	Лист	№док.	Подпись	Дата	Стадия	Лист	Листов
ГИП	Сафонов					Торговый центр "ЛАКМИН"		
ГАП	Русев						P	12
Директор	Баксараев					Чел 7		
Разработал	Загребельный					Сечение а-а		
н/контроль	Салин							

Московская область, Озерский район, г. Озёры,
ул. - Южная часть г. Озёры.



ВЕКТОР
проект

Разрез 3-3

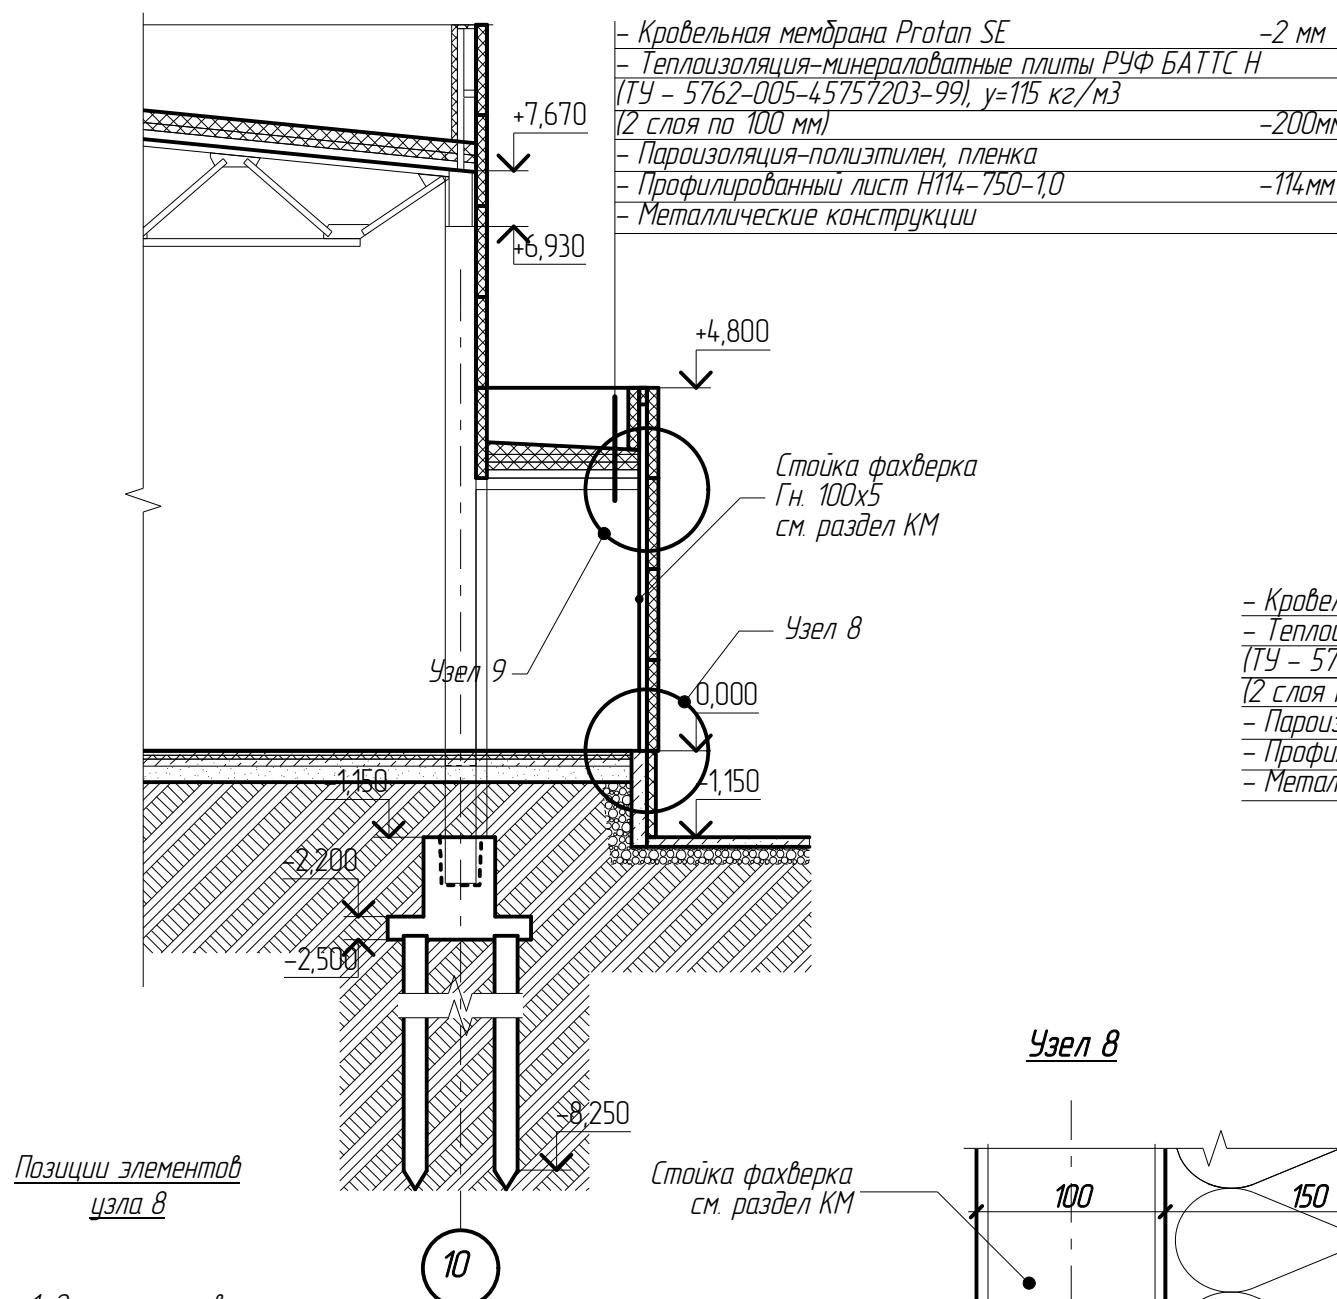

- Позиции элементов узла 9**
- Элемент парапета
 - Самонарезающие винт
 - Самонарезающие винты
 - Потайная заклепка
 - Опора доборного элемента (1 шт./м)
 - Заклепка (3 шт./м)
 - Уплотнительная замазка
 - Стойка металлическая (см. раздел КМ)
 - Сэндвич-панель

Позиции элементов узла 9

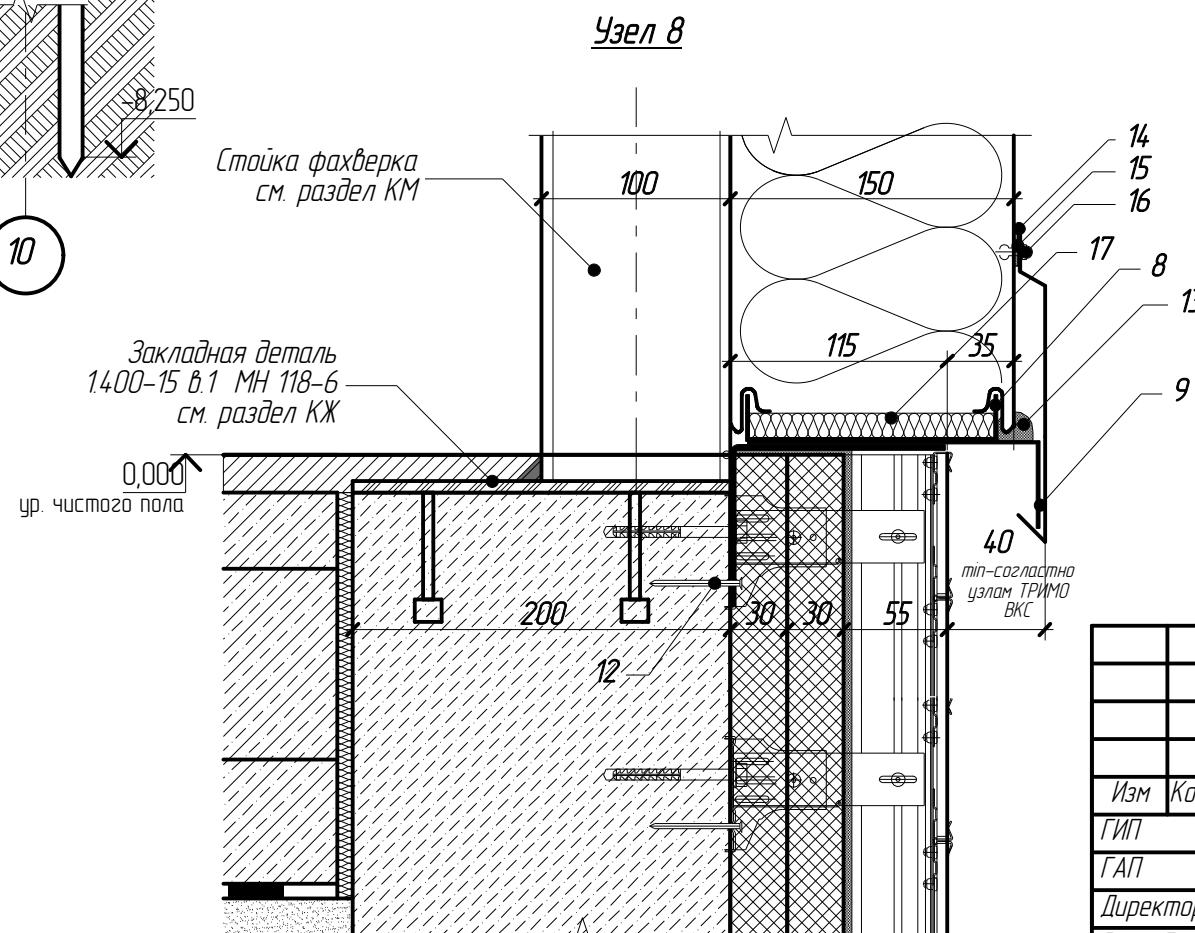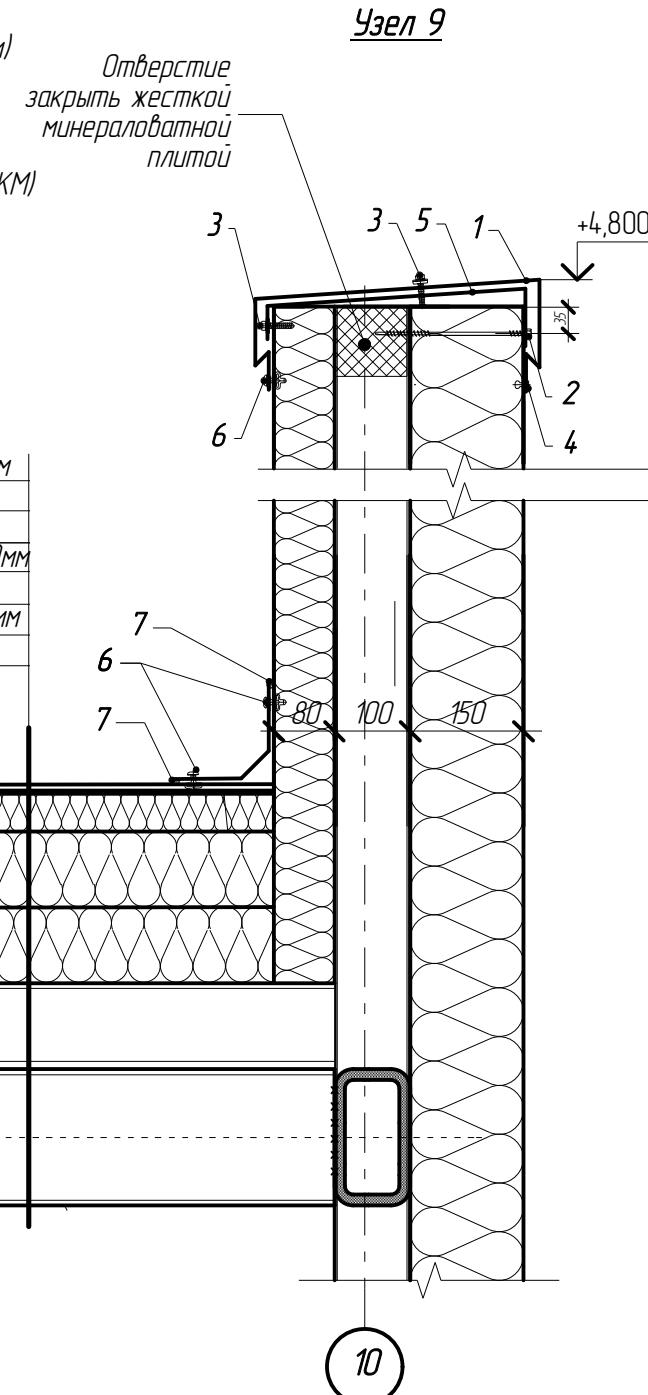


7-03/14-Р-АР том 2					
Московская область, Озерский район, г. Озера, ул. - Южная часть г. Озера.					
Изм	Кол.уч.	Лист	№док.	Подпись	Дата
ГИП	Софонов				
ГАП	Русев				
Директор	Баксараев				
Разработал	Загребельный				
н/контроль	Салин				
Торговый центр "ЛАКМИН"					
Разрез 3-3 Узлы 8, 9					
Стадия	Лист	Листов			
P	13				

План заполнения оконных и дверных проемов. План (1 этаж)



План заполнения оконных и дверных проемов. План полов. (2 этаж)

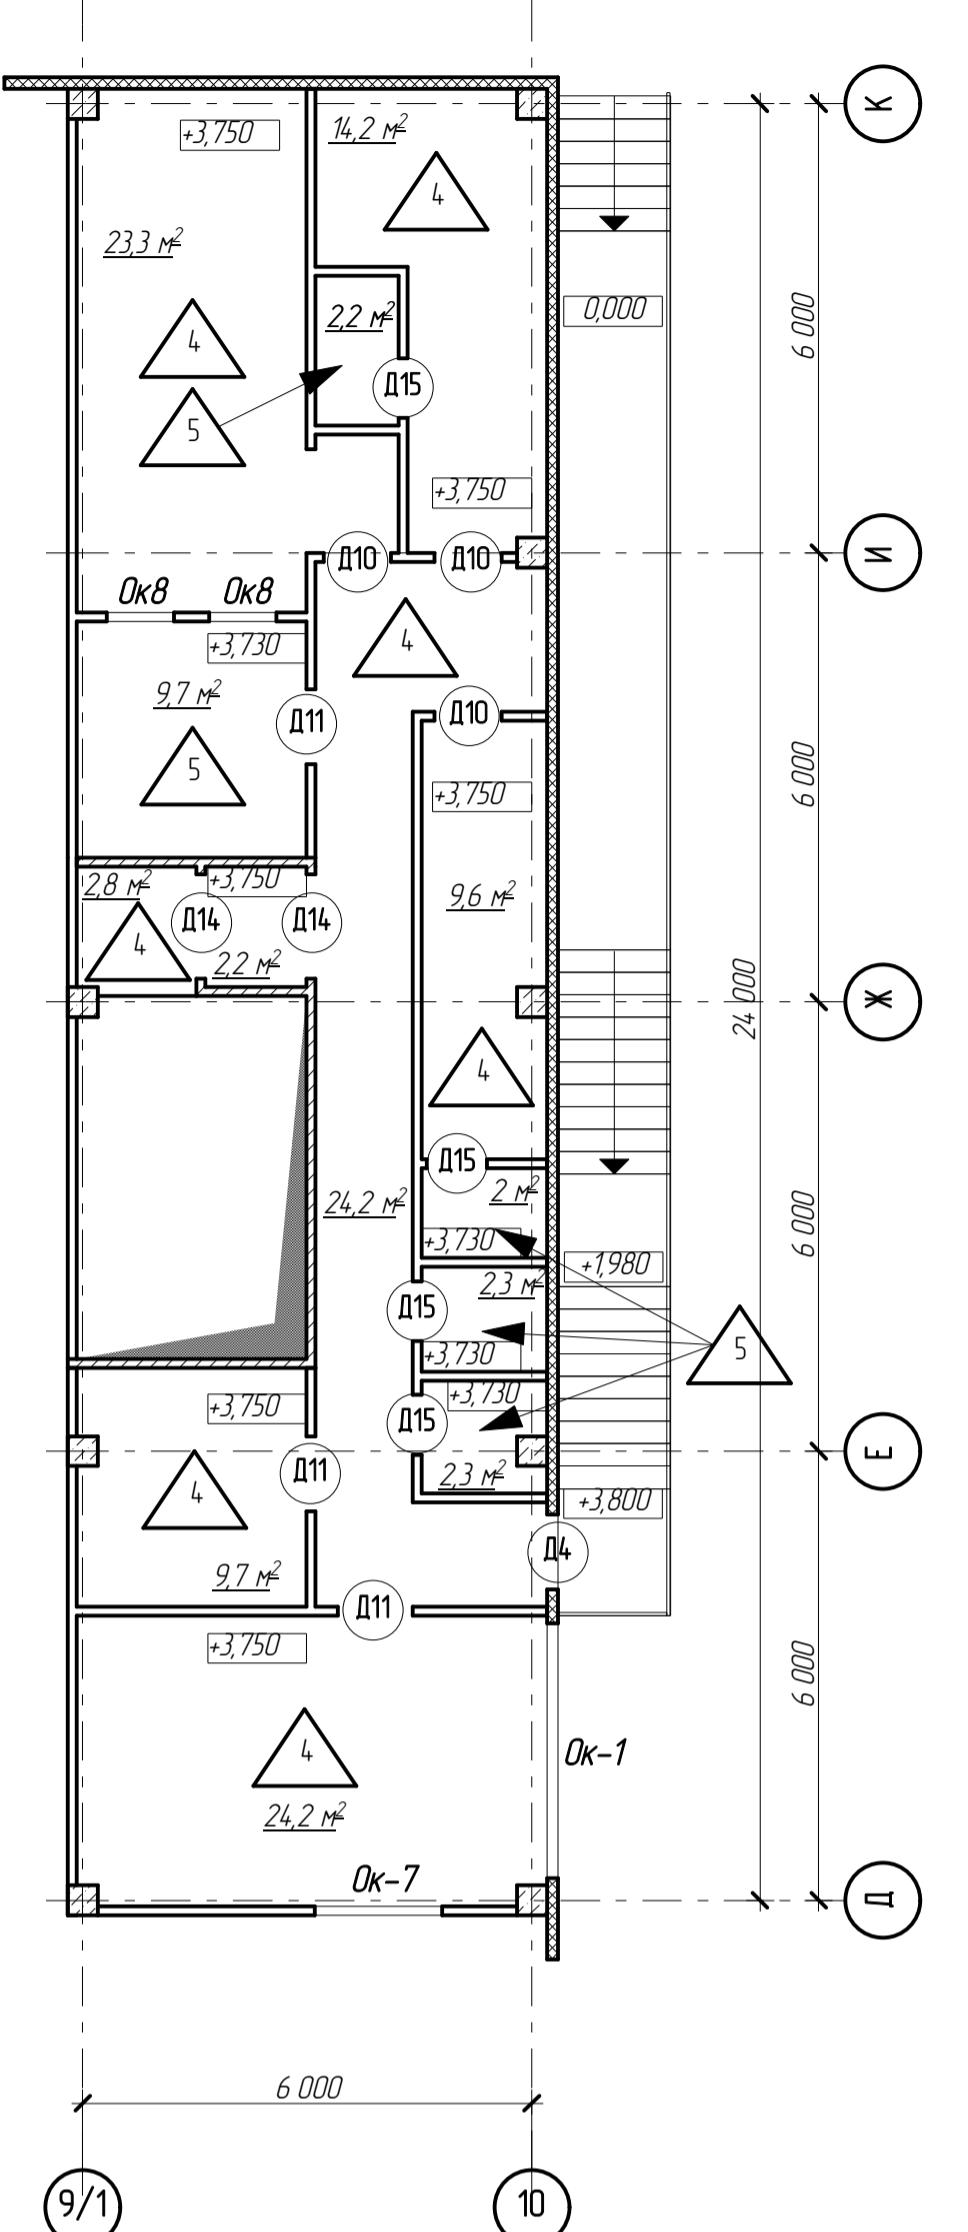

запонения оконных и дверных проемов дополнительно уточнить по месту.
крывания дверей – см. монтажный план (листы 4,5)
санузлах, и других "мокрых" помещениях на 20 мм ниже отметки
щений.

ов производить в соответствии со СНиП 2.03.13-88 "Полы".
монолитной железобетонной плиты пола следует руководствоваться СНиП 3.03.01-87
дающие конструкции".






и перегородок с полом санузла, где предусмотрена
ны быть закругленными.

должна быть заведена на стены и перегородки выше
и за пределы дверных проемов на 200-300мм.

н иметь гидроизоляцию, рассчитанную на высоту залита 10 см; входные двери должны
предотвращения попадания воды за пределы
ии трубопроводов, должны
ва для удаления воды в канализацию.
совместно с листами 14, 15

		7-03/14-Р-АР том 2								
		Московская область, Озерский район, г. Озёры, ул. - Южная часть г. Озёры.								
Подпись	Дата	<table border="1"> <tr> <td rowspan="2">Сергей</td> <td rowspan="2">Торговый центр "ЛАКМИН"</td> <td>Стадия</td> <td>Лист</td> <td>Листов</td> </tr> <tr> <td>P</td> <td>14</td> <td></td> </tr> </table>	Сергей	Торговый центр "ЛАКМИН"	Стадия	Лист	Листов	P	14	
Сергей	Торговый центр "ЛАКМИН"	Стадия			Лист	Листов				
		P	14							
Баняу										
Вашу										
	План заполнения оконных и дверных проемов	 ВЕКТОР								


Экспликация полов

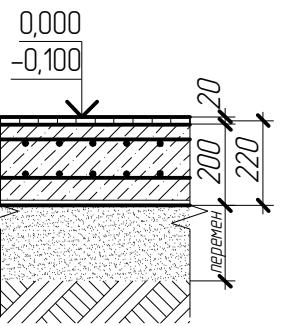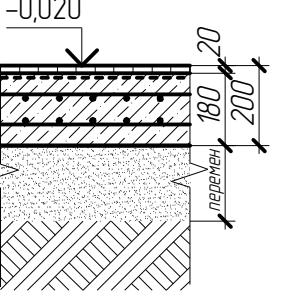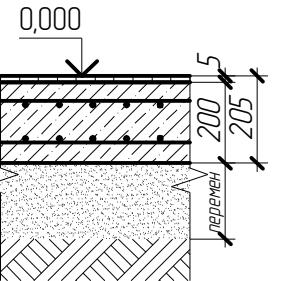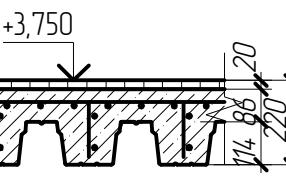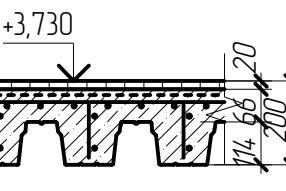Номер помещения	Тип пола	Схема пола	Данные элементов пола (наименование, толщина, основание и др.), мм	Площадь, м ²
101, 201, 103, 104, 105, 106, 107, 108, 109, 110, 114, 115, 116, 118, 124, 125, 128, 129, 130, 132, 133, 134, 135, 134, 137, 138, 140, 143, 144, 145, 146, 147, 148, 149, 150	1		- Керамическая плитка 200x200x12 с нескользящей поверхностью на цементном растворе - 20 мм - Монолитная железобетонная плита, армированная двумя сетками из стержней ф 10-AIII, яч 100x100 - 200мм - Песчанная подушка - не менее 400 мм	3 193,9
111, 112, 113, 117, 119, 120, 121, 122, 123, 126, 127, 131, 139, 142	2		- Керамическая плитка 200x200x12 с нескользящей поверхностью на цементном растворе - 20 мм - Обмазочная гидроизоляция - Монолитная железобетонная плита, армированная двумя сетками из стержней ф 10-AIII, яч 100x100 - 150 мм - Песчанная подушка - не менее 400 мм	113,4
141	3		- Стальной лист, рифлёный - 5 мм - Монолитная железобетонная плита, армированная двумя сетками из стержней ф 10-AIII, яч 100x100 - 200мм - Песчанная подушка - не менее 400 мм	171,8
201, 205, 206, 207, 209, 210, 211, 213	4		- Керамическая плитка 200x200x12 с нескользящей поверхностью на цементном растворе - 20 мм - Монолитная железобетонная плита, армирование плиты - см раздел КМ) - 200 мм - Профлист Н114-450-1,0 - 114мм	110,0
202, 203, 204, 208, 212	5		- Керамическая плитка 200x200x12 с нескользящей поверхностью на цементном растворе - 20 мм - Обмазочная гидроизоляция - Монолитная железобетонная плита, армирование плиты - см раздел КМ) - 180 мм - Профлист Н114-450-1,0 - 114мм	18,6


- Отметка пола в санузлах, и других "мокрых" помещениях на 20 мм ниже отметки пола смежных помещений.
- Устройство полов производить в соответствии со СНиП 2.03.13-88 "Полы".
- При устройстве монолитной железобетонной плиты пола следует руководствоваться СНиП 3.03.01-87 "Несущие и ограждающие конструкции".
- Сопряжения стен и перегородок с полом санузла, где предусмотрена гидроизоляция, должны быть закругленными.
Гидроизоляция должна быть заведена на стены и перегородки выше поверхности пола и за пределы дверных проемов на 200-300мм.
- Пол в ИТП должен иметь гидроизоляцию, рассчитанную на высоту залита 10 см; входные двери должны иметь пороги для предотвращения попадания воды за пределы котельной при аварии трубопроводов; должны иметься устройства для удаления воды в канализацию.
Рассматривать совместно с листом 13.

Изм	Кол.уч.	Лист	№док.	Подпись	Дата	7-03/14-Р-АР том 2		
ГИП	Сафонов					Московская область, Озерский район, г. Озёры, ул. - Южная часть г. Озёры.		
ГАП	Русев					Торговый центр "ЛАКМИН"		
Разраб	Баксараб					Стадия		
Профетил	Салин					Лист		
н/контроль						Листов		
						Р 16		
						ВЕКТОР проект		

План потолка помещений на отметку 0.000
(1 этаж)

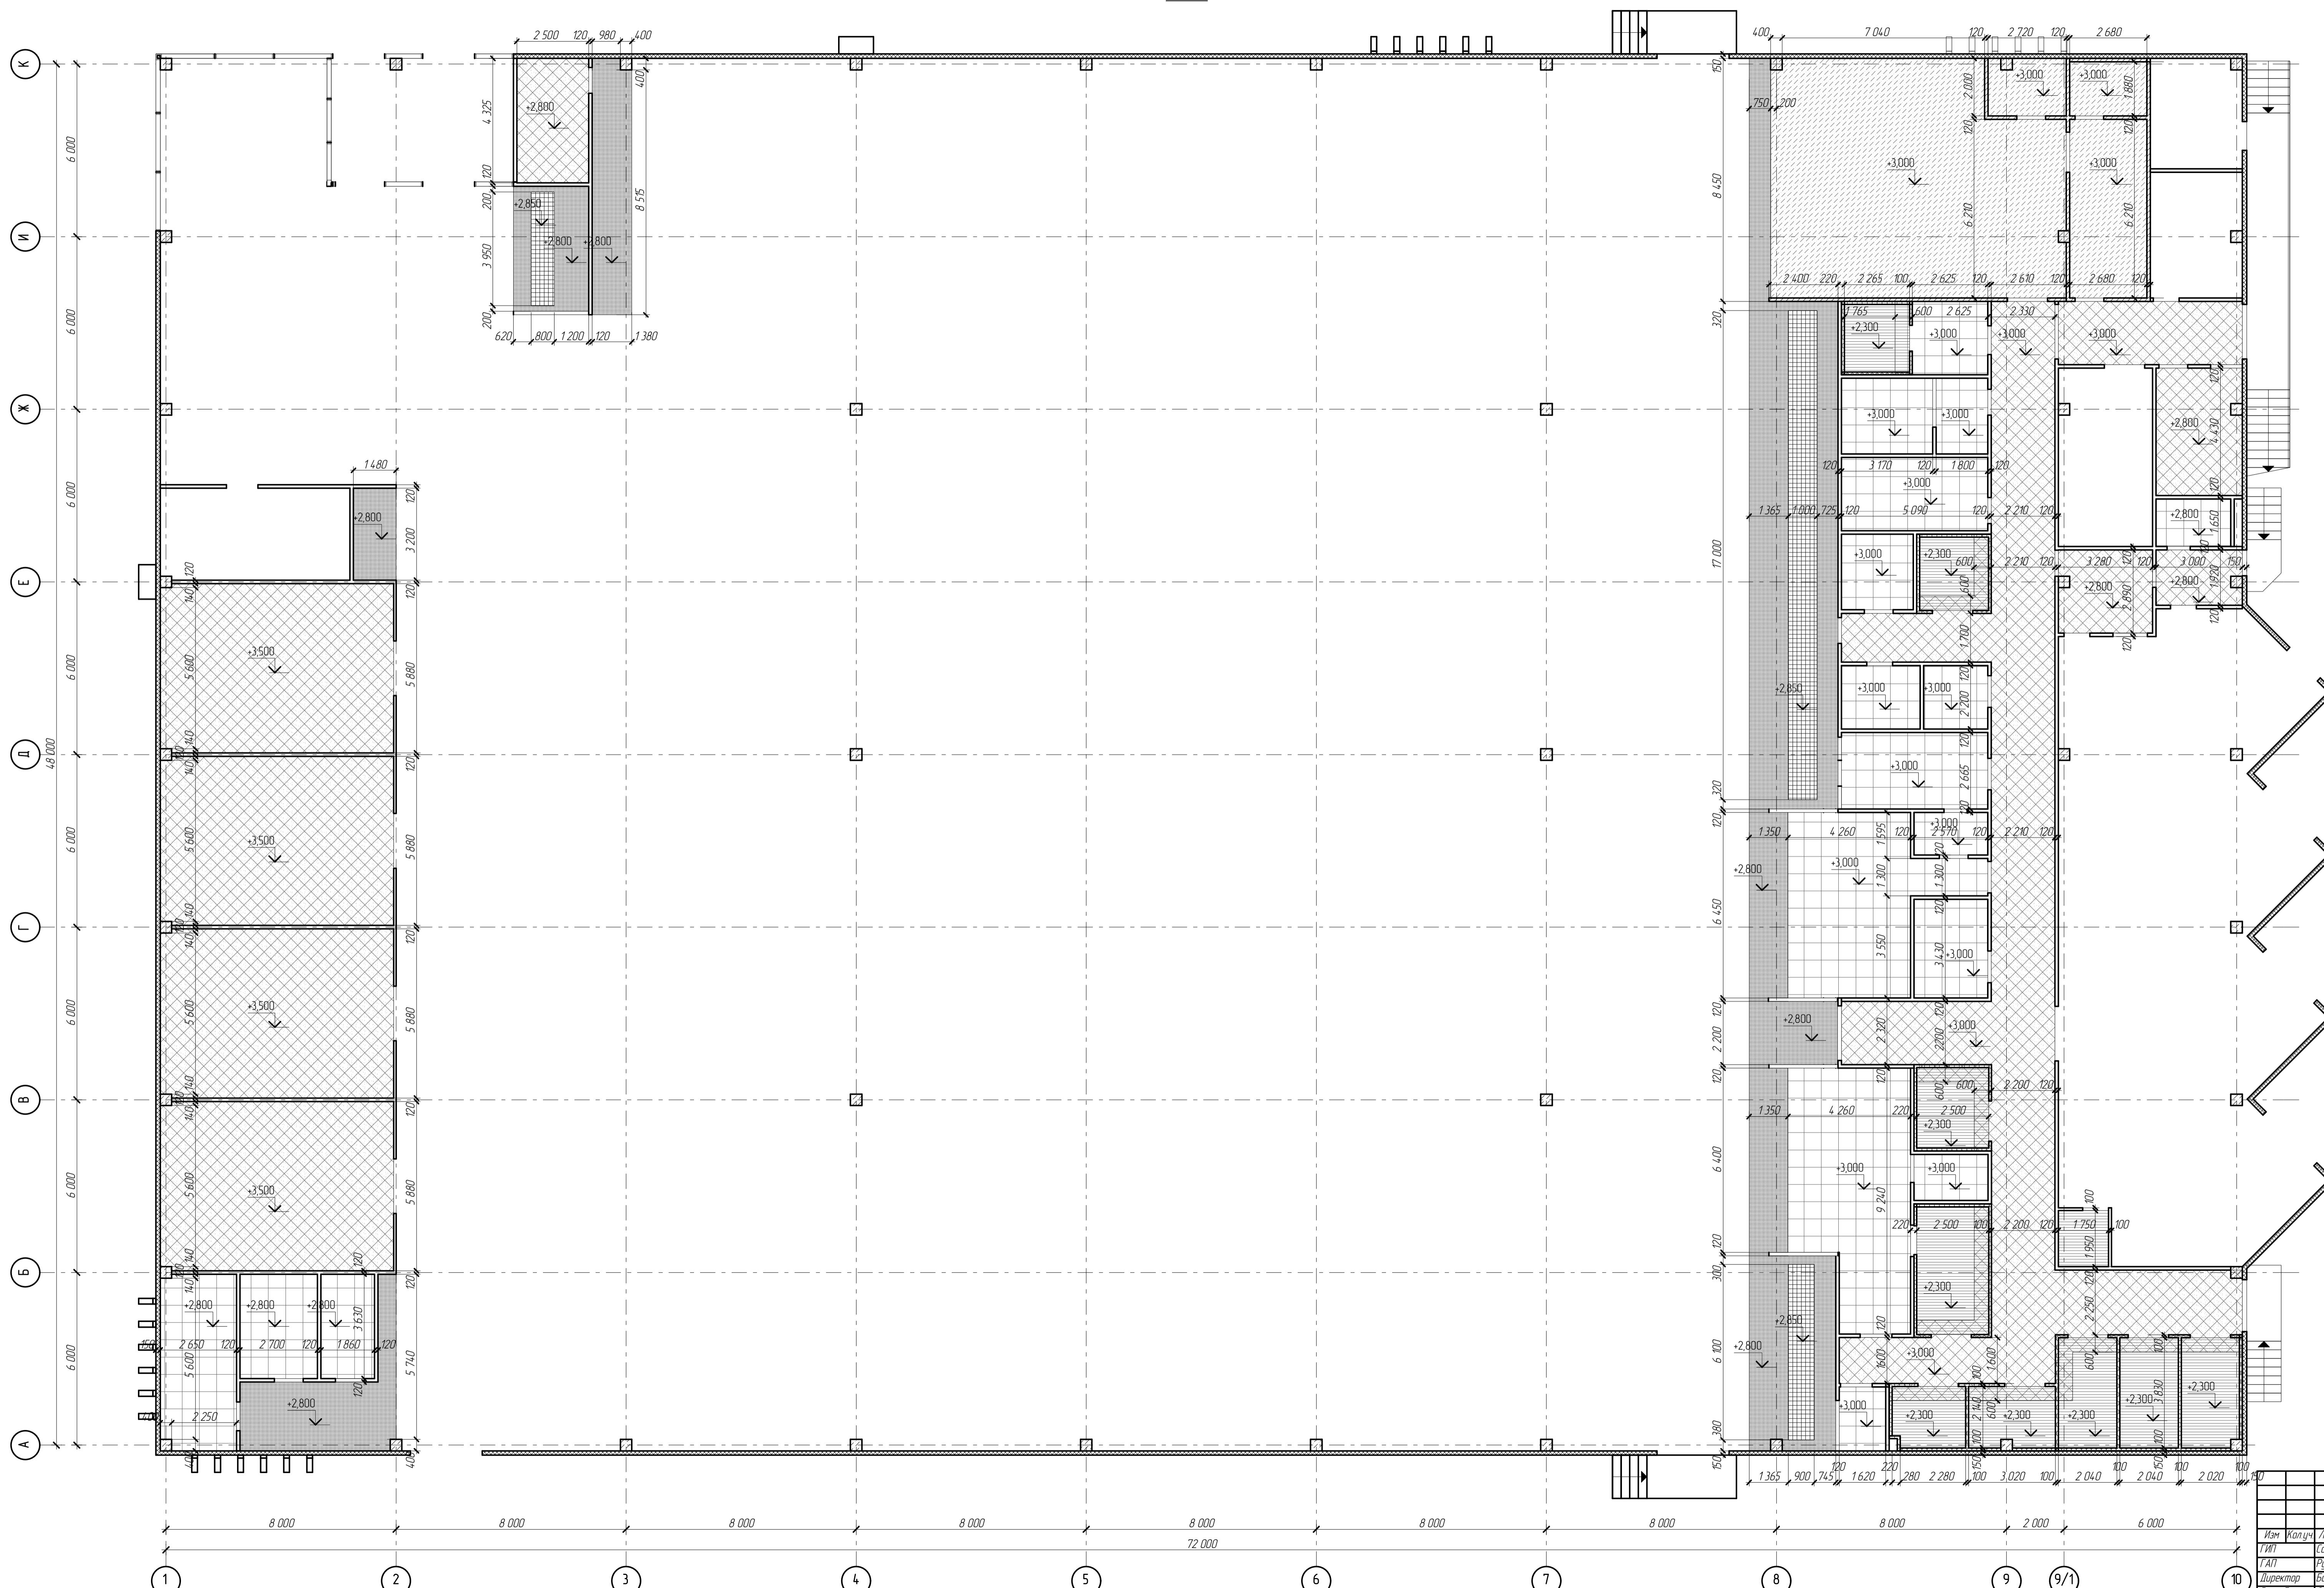

План потолка помещений на отметку +3,800
(2 этаж)

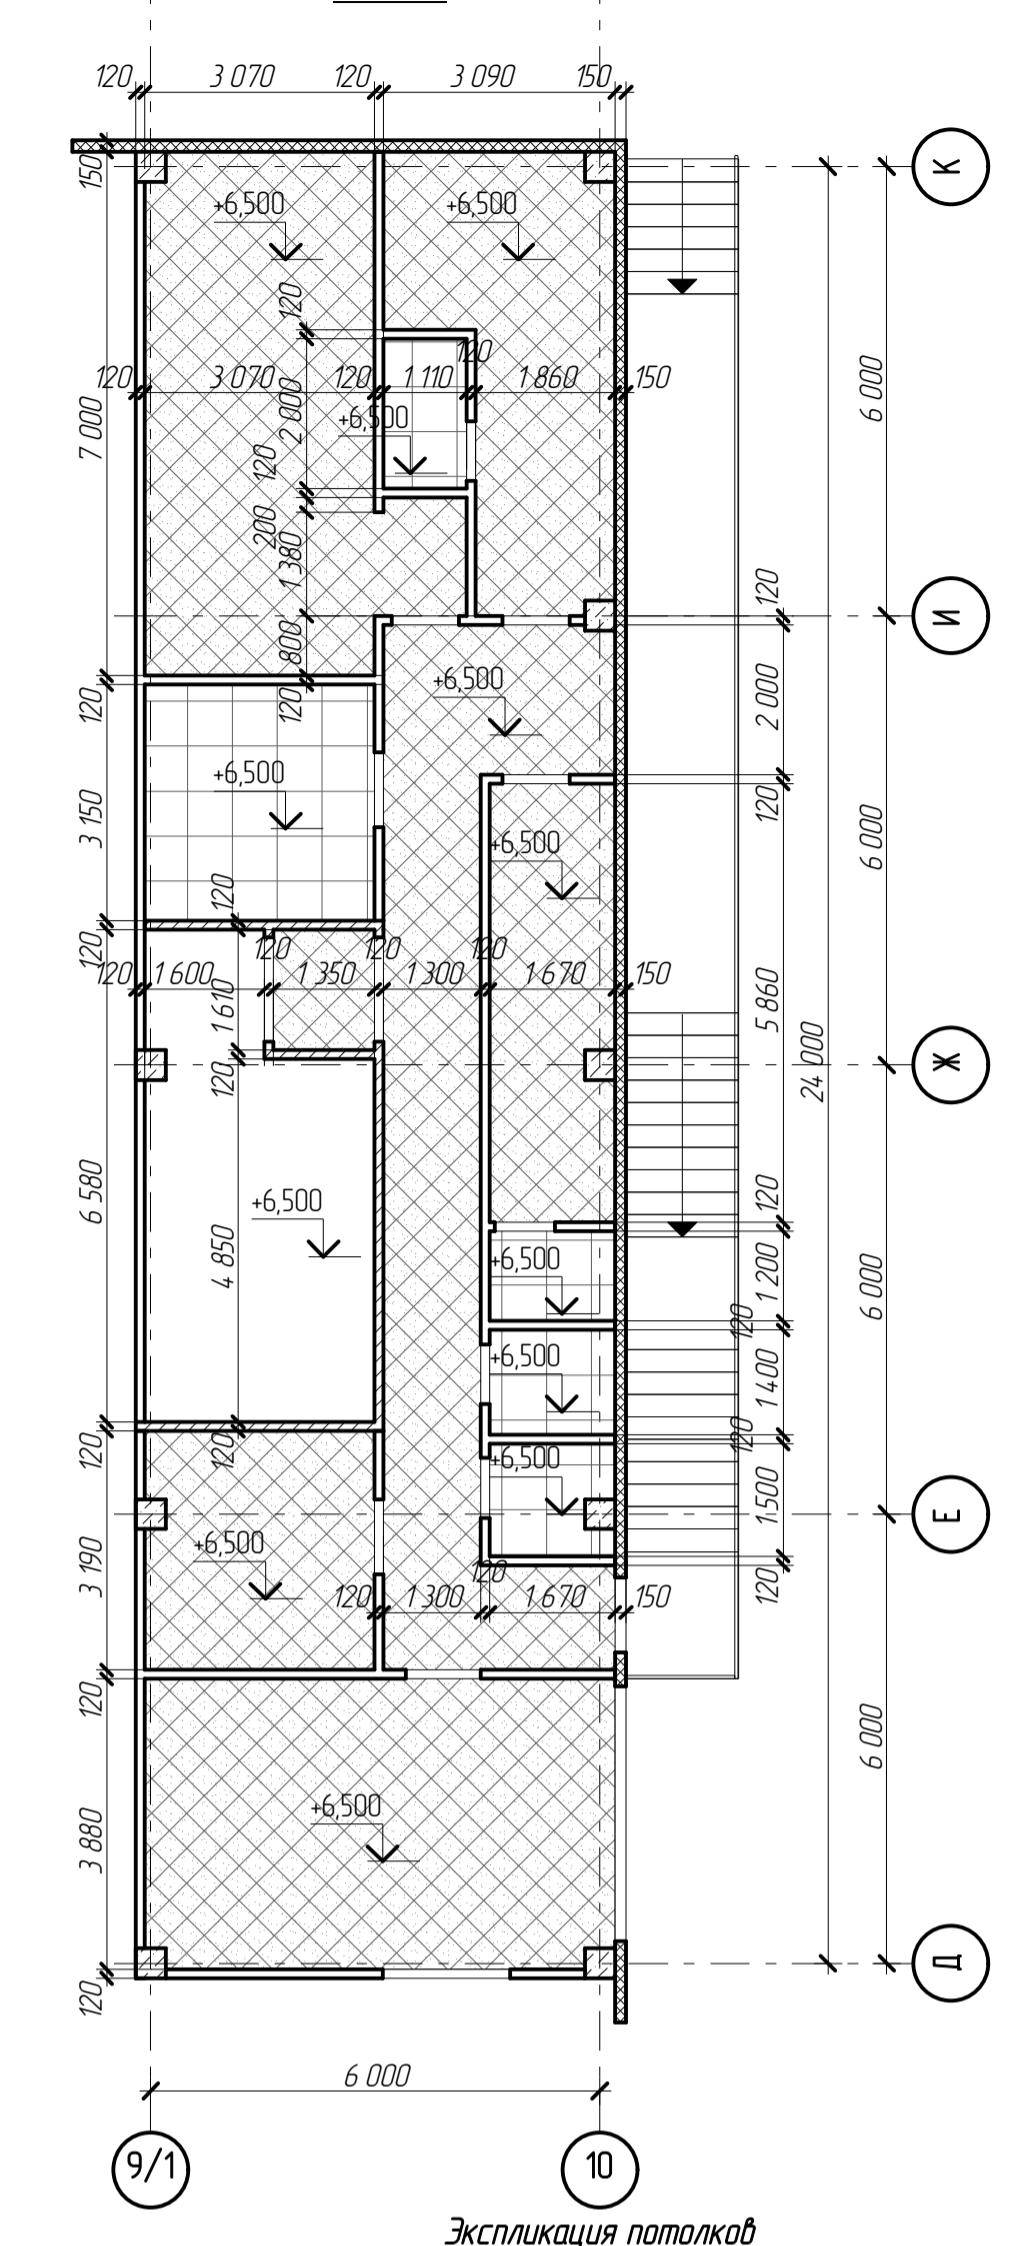

Экспликация потолков

№	Номер помещения	Тип потолка	Материал потолка	Площадь, м ²	Примечания
1	104, 15		Потолок плавесной из ГКЛ по металлическому каркасу	1235	
2	103, 107, 108, 109, 110, 126, 128, 140, 150, 201, 210, 211, 213		Потолок плавесной "Armstrong"	495,7	
3	104, 15		Потолок плавесной "Трилайтта" цвет - черный, ячеека 100x100	25,7	
4	111, 112, 113, 115, 116, 117, 118, 119, 120, 121, 122, 123, 124, 125, 201, 202, 203, 204, 205, 212		Подвесной потолок с металлическими плитами «Айбис» Размер плитки - 599х599мм	206,4	
5	125, 126, 142, 143, 144, 145, 146, 147, 148, 149		Сандвич-панель ПУИ в ходовых и коридорных комнатах	67,9	
6	130, 131, 132, 133		Монолитное железобетонное перекрытие по профлисту	106,3	

7-03/14-Р-AP том 2

Московская область, Озерский район, г. Озёры
ул. - Южная часть с. Озёры

Городской центр "ЛАММИН"


Страница

Лист

Листов

План потолков 1,2 этажей
Экспликация потолков

ВЕКТОР
проект

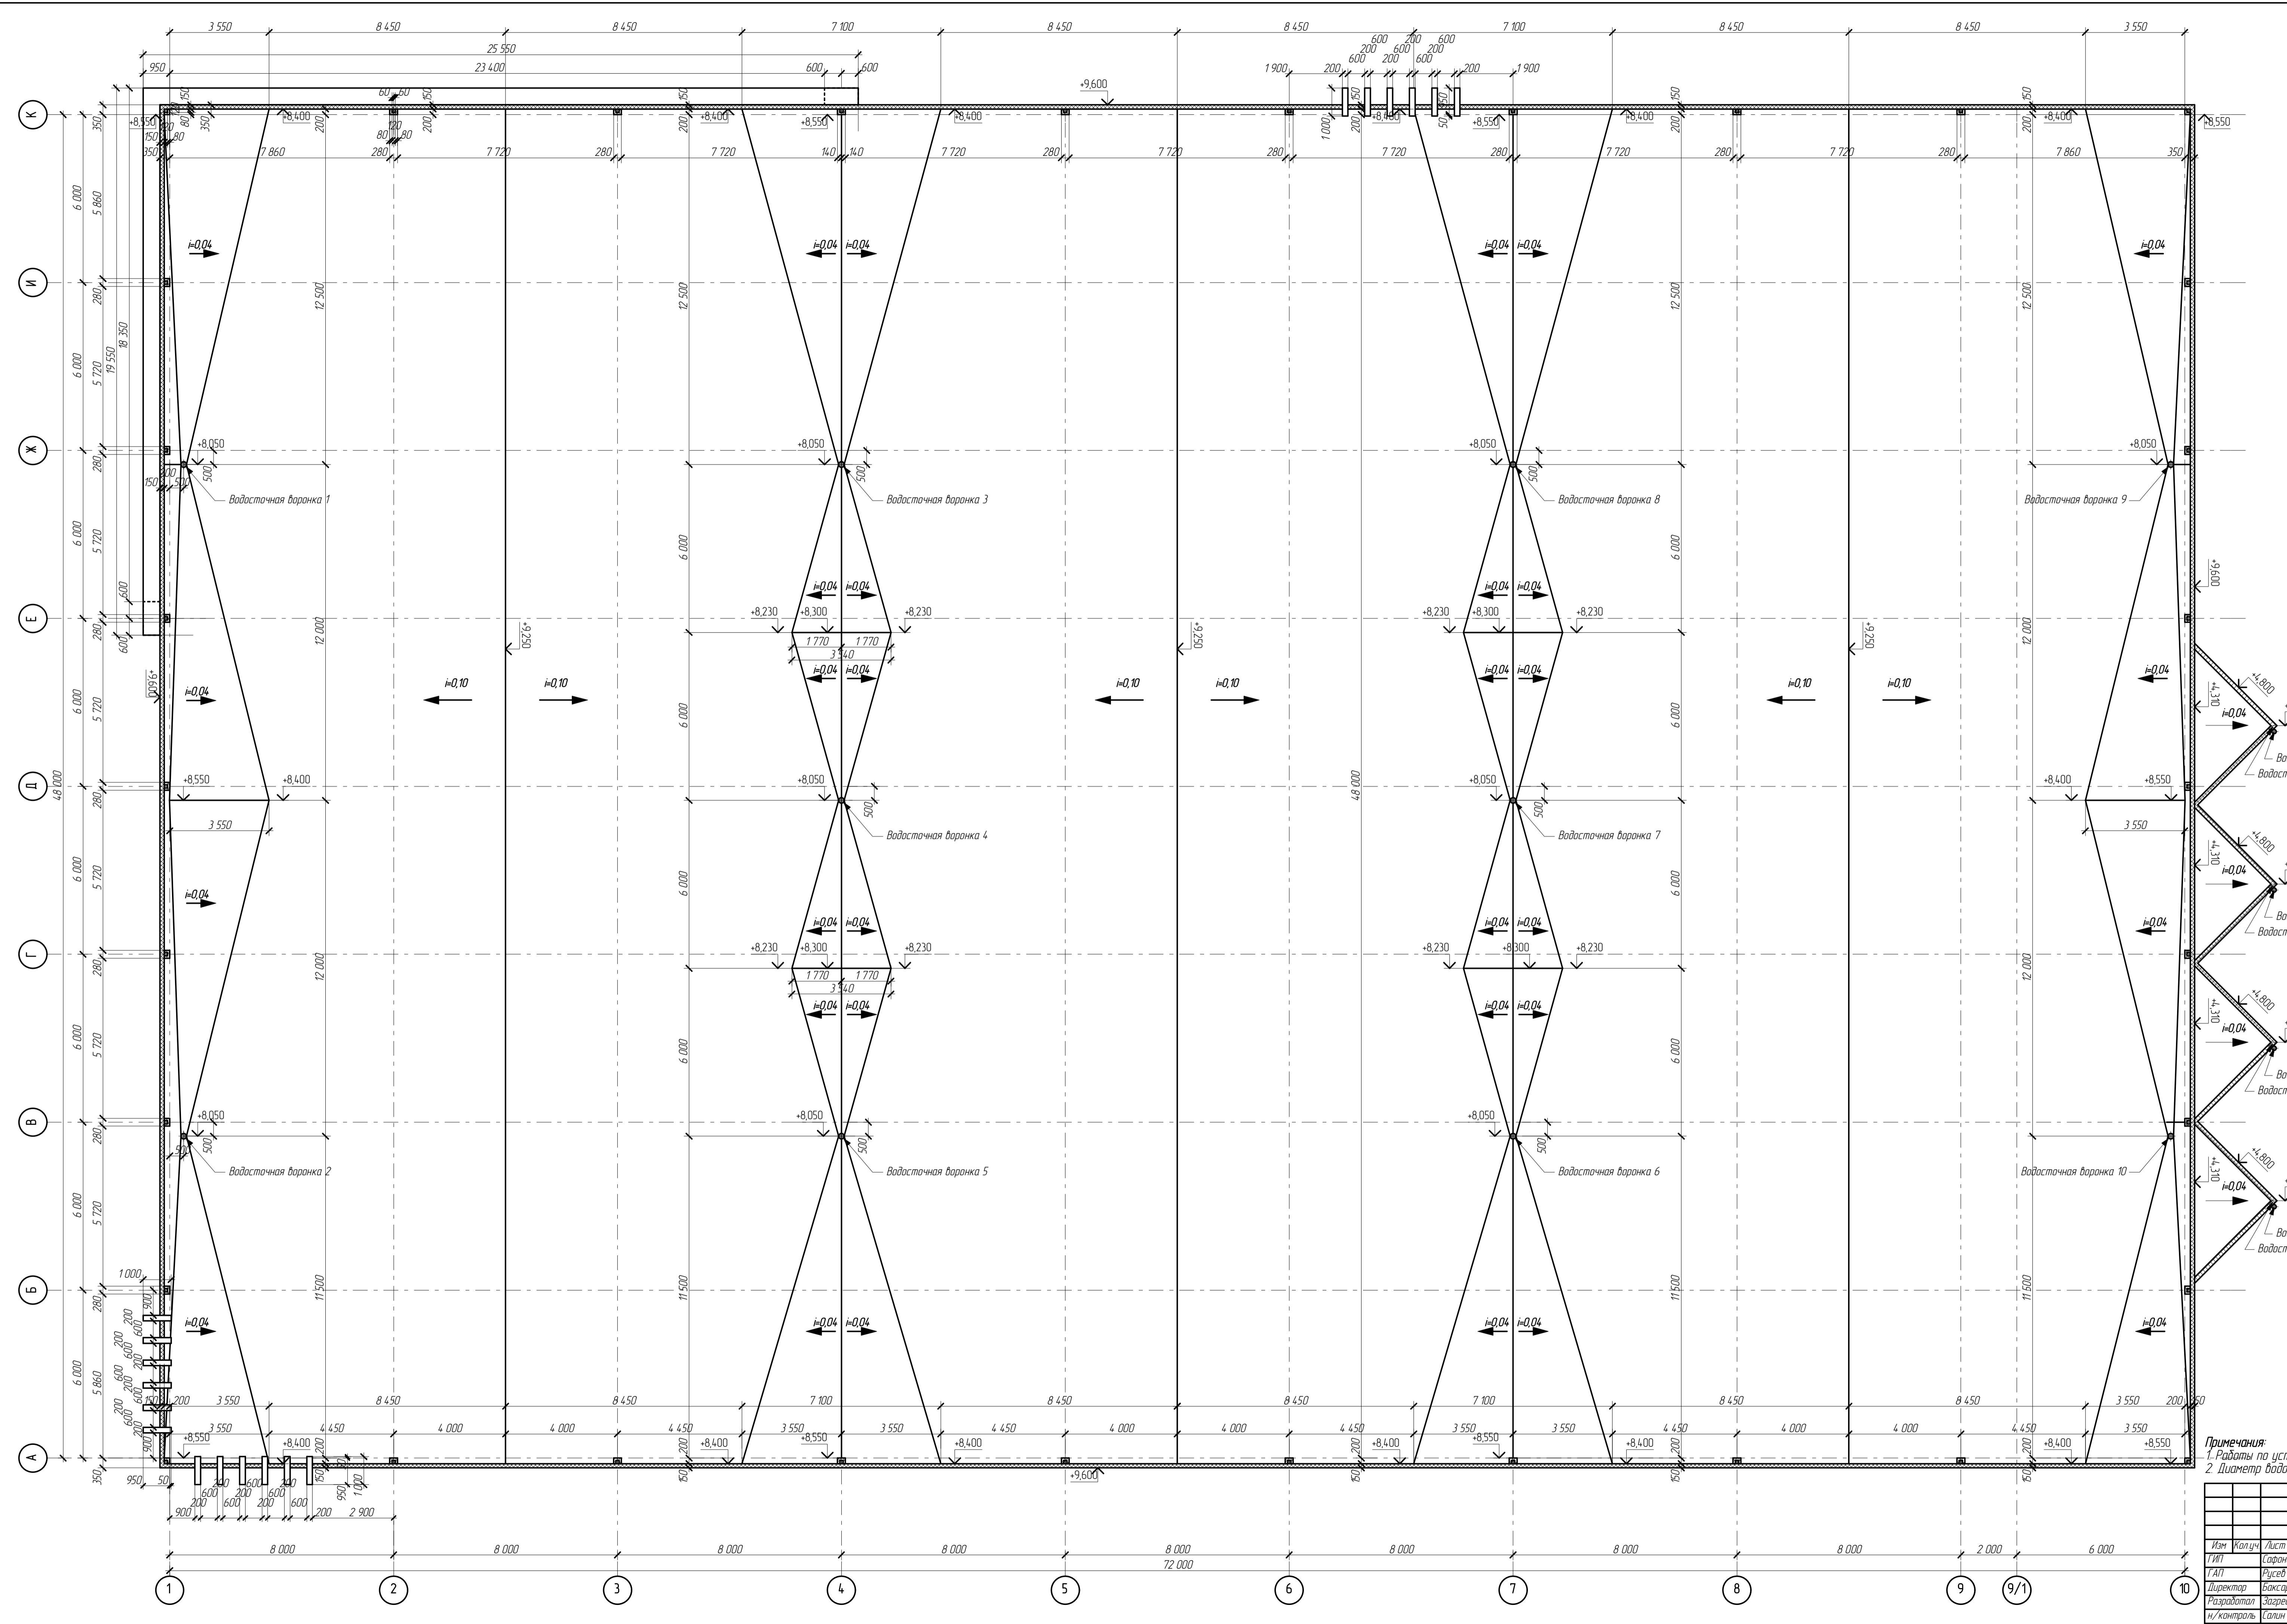

7-03/14-P-AP том 2		
Московская область, Озерский район, г. Озёры		
ул. Южная часть с. Озёры		
Имя	Колич.	Лист №
ГИП	Саранов	Лист 1
ГАП	Русев	Лист 2
Директор	Боксаров	Лист 3
Разработчик	Загорелый	Лист 4
н/контроль	Солин	Лист 5

Раскладка панелей в оссях А-К



7-03/14-Р-АР том 2

Московская область, Озерский район, г. Озёры,
ул. - Южная часть г. Озёры


Изм	Кол.уч	Лист	№ блок	Подпись	Дата
ГИП	Сафонов				
ГАП	Русев				
Директор	Баксаев				
Разработал	Загребельный				
н/контроль	Салин				

Стадия Лист Листов

Торговый центр "ЛАКМИН" Р 19

Раскладка панелей в оссях
А-К

Раскладка панелей в осях K-A

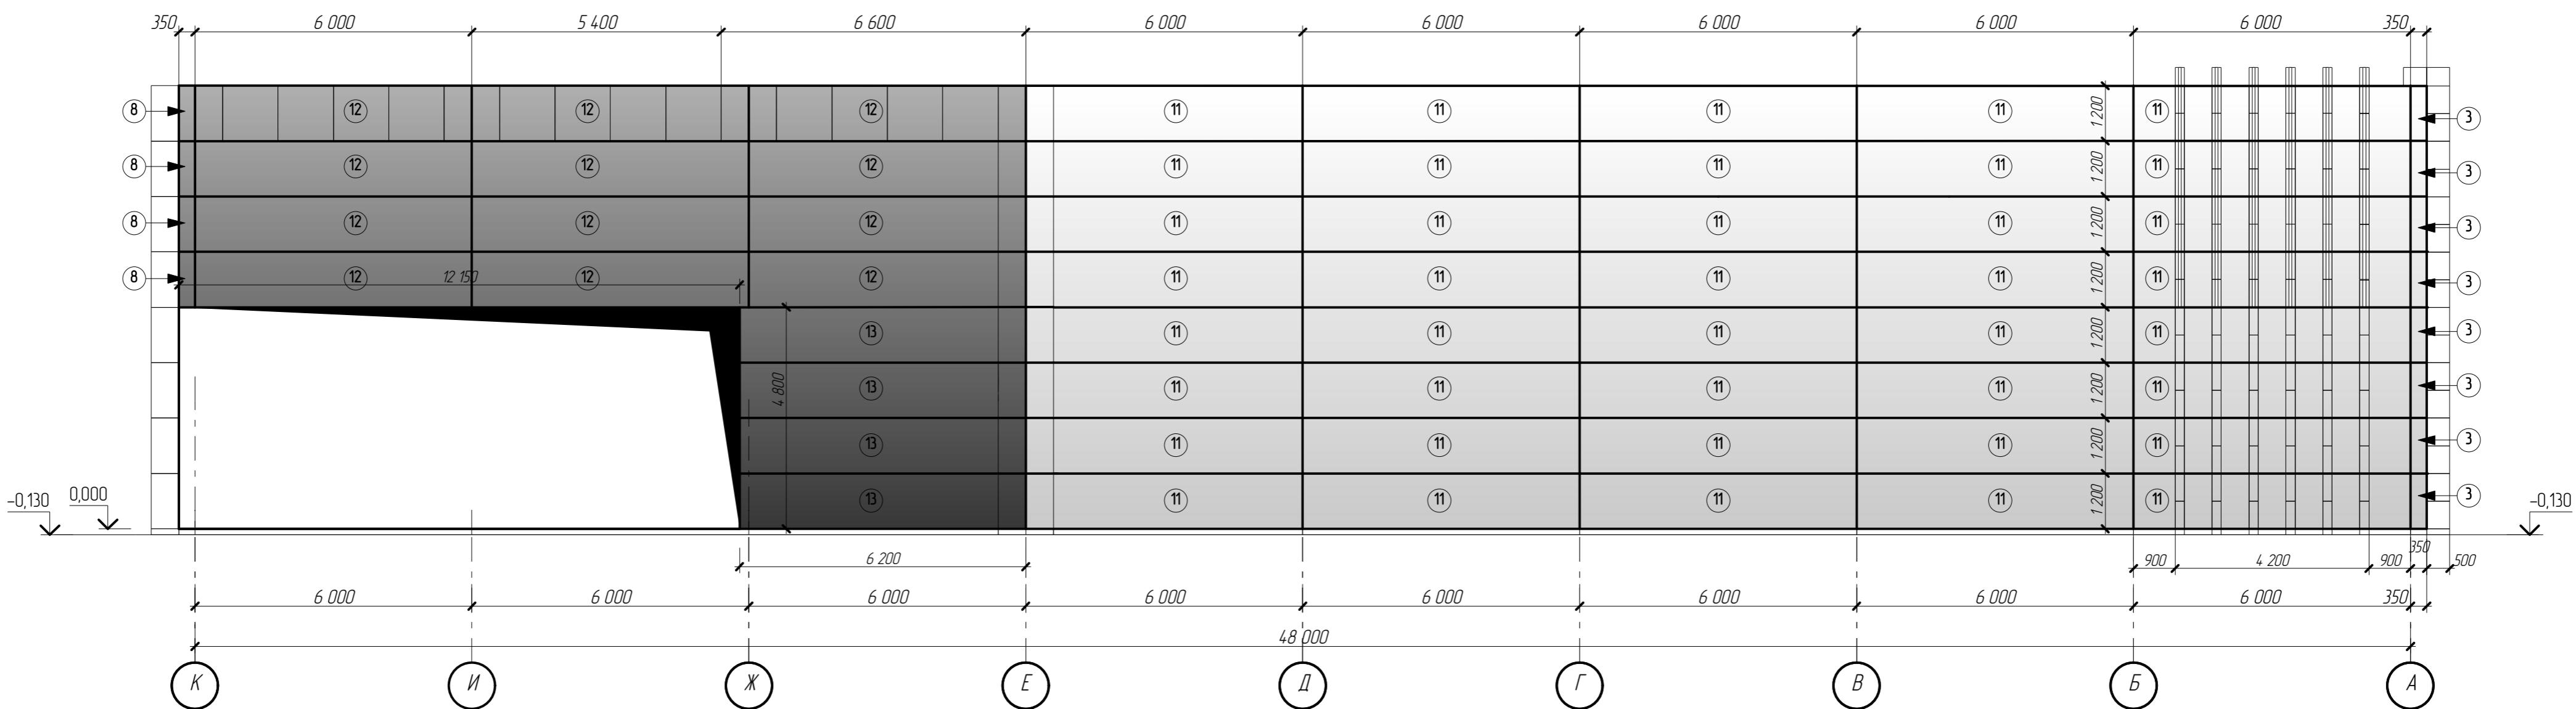

Московская область, Озерский район, г. Озёры,
ул. – Южная часть г. Озёры


						7-03/14-Р-АР том 2
						Московская область, Озерский район, г. Озера, ул. - Южная часть г. Озера.
Изм	Кол.уч.	Лист	№док.	Подпись	Дата	
ГИП	Сафонов					Стадия Р
ГАП	Русев					
Директор	Баксараев					
Разработал	Загребельный					
н/контроль	Салин					

Торговый центр "ЛАКМИН"

Раскладка панелей в осях
К-А

ВЕКТОР
проект

ВЕКТОР
проект

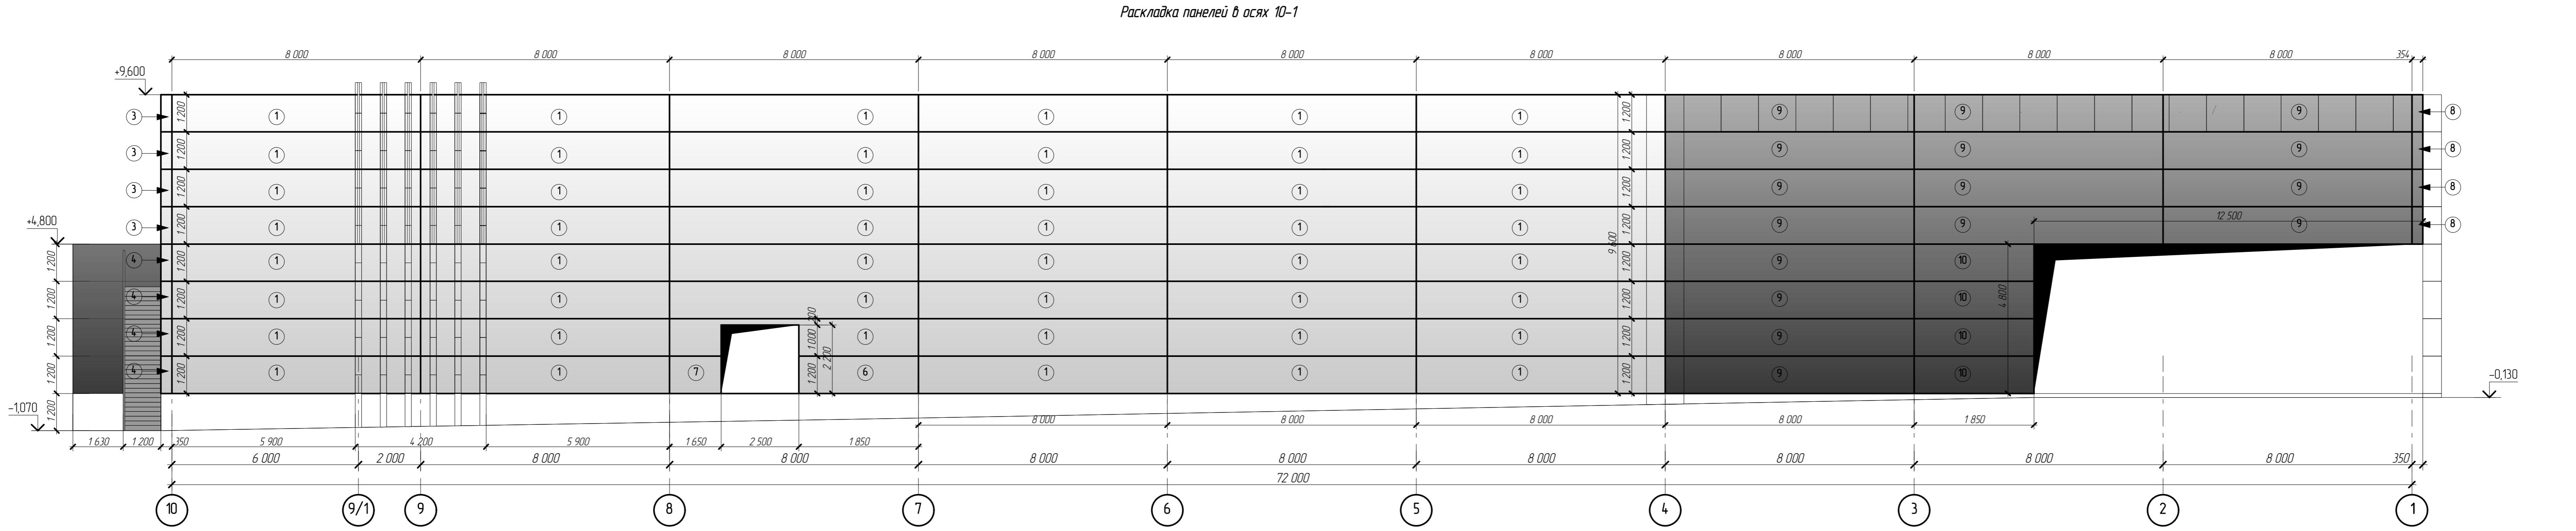

7-03/14-Р-АР том 2

Московская область, Озёрский район, г. Озёры,
ул. - Южная часть г. Озёры

Изм	Кол.уч	Лист	№док	Подпись	Дата
ГИП	Сафонов				
ГАП	Русеб				
Директор	Баксаев				
Разработал	Загребельный				
Н/контроль	Салин				


Стадия Лист Листов

Р 21

Раскладка панелей в осях
10-1

ВЕКТОР
проект

Раскладка панелей в осях 1-10

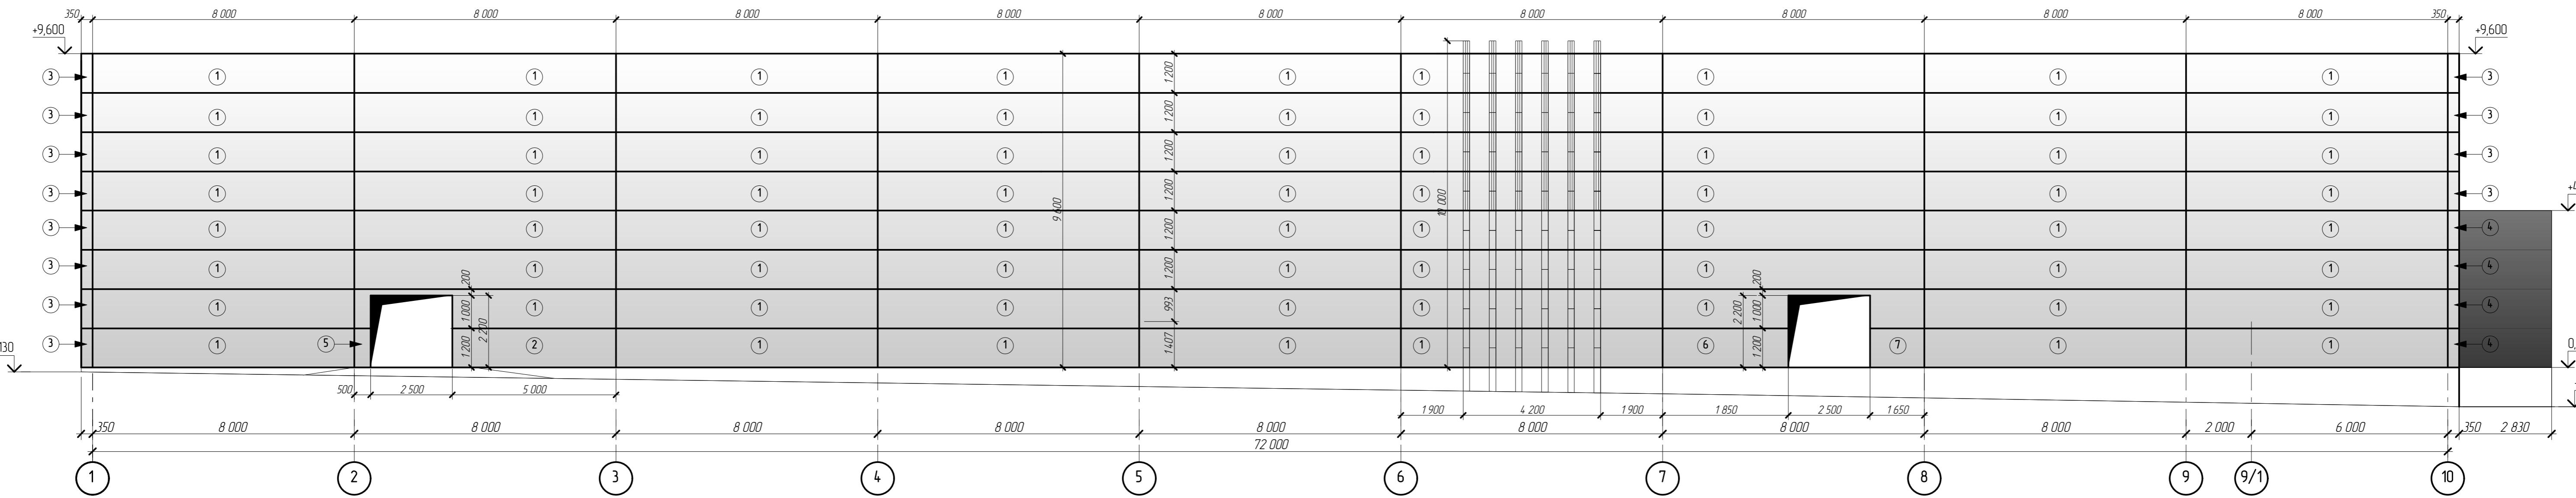

Спецификация ограждающих конструкций

Поз	Обозначение	Наименование	Кол. по фасадам					Примечание	Поз	Обозначение	Наименование	Кол. по фасадам					Примечание	Поз	Обозначение	Наименование	Кол. по фасадам					Примечание	
			A-K	K-A	10-1	1-10	Всего					A-K	K-A	10-1	1-10	Всего					A-K	K-A	10-1	1-10	Всего		
1	Trimoterm FTV STANDART	Сэндвич - панель 1200x8000x150 мм с горизонтальной микроволной, шаг волны - 15 мм	-	-	47	70	117	RAL 9010	12	Trimoterm FTV STANDART	Сэндвич - панель 1200x6000x150 мм с горизонтальной микроволной, шаг волны - 15 мм	9	12	-	-	21	RAL 7016	23	Trimoterm FTV STANDART	Сэндвич - панель 1200x2000x150 мм с горизонтальной микроволной, шаг волны - 15 мм	1	-	-	-	1	RAL 7016	
2	Trimoterm FTV STANDART	Сэндвич - панель 1200x5000x150 мм с горизонтальной микроволной, шаг волны - 15 мм	-	-	-	1	1	RAL 9010	13	Trimoterm FTV STANDART	Сэндвич - панель 1200x6200x150 мм с горизонтальной микроволной, шаг волны - 15 мм	3	4	-	-	7	RAL 7016	24	Trimoterm FTV STANDART	Сэндвич - панель 1200x4785x150 мм с горизонтальной микроволной, шаг волны - 15 мм	1	-	-	-	1	RAL 7016	
3	Trimoterm FTV STANDART	Сэндвич - панель 1200x150+350x1200x150 мм с горизонтальной микроволной, шаг волны - 15 мм	4	8	-	4	16	RAL 9010	14	Trimoterm FTV STANDART	Сэндвич - панель 1200x4385x150 мм с горизонтальной микроволной, шаг волны - 15 мм	4	-	-	-	4	RAL 7016	25	Trimoterm FTV STANDART	Сэндвич - панель 1200x1220x150 мм с горизонтальной микроволной, шаг волны - 15 мм	1	-	-	-	1	RAL 7016	
4	Trimoterm FTV STANDART	Сэндвич - панель углобоя 350x1200x150+350x1200x150 мм с горизонтальной микроволной, шаг волны - 15 мм	4	-	-	4	8	RAL 9010 RAL 7016	15	Trimoterm FTV STANDART	Сэндвич - панель 1200x4000x150 мм с горизонтальной микроволной, шаг волны - 15 мм	12	-	-	-	12	RAL 7016	26	Trimoterm FTV STANDART	Сэндвич - панель 1200x775x150 мм с горизонтальной микроволной, шаг волны - 15 мм	3	-	-	-	3	RAL 7016	
5	Trimoterm FTV STANDART	Сэндвич - панель 1200x500x150 мм с горизонтальной микроволной, шаг волны - 15 мм	-	-	-	1	1	RAL 9010	16	Trimoterm FTV STANDART	Сэндвич - панель 1200x4150x150 мм с горизонтальной микроволной, шаг волны - 15 мм	6	-	-	-	6	RAL 7016	27	Trimoterm FTV STANDART	Сэндвич - панель 1200x780x150 мм с горизонтальной микроволной, шаг волны - 15 мм	6	-	-	-	6	RAL 7016	
6	Trimoterm FTV STANDART	Сэндвич - панель 1200x850x150 мм с горизонтальной микроволной, шаг волны - 15 мм	-	-	1	1	2	RAL 9010	17	Trimoterm FTV STANDART	Сэндвич - панель 1200x870x150 мм с горизонтальной микроволной, шаг волны - 15 мм	6	-	-	-	6	RAL 7016	28	Trimoterm FTV STANDART	Сэндвич - панель 1200x340x150 мм с горизонтальной микроволной, шаг волны - 15 мм	1	-	-	-	1	RAL 7016	
7	Trimoterm FTV STANDART	Сэндвич - панель 1200x1650x150 мм с горизонтальной микроволной, шаг волны - 15 мм	-	-	1	1	2	RAL 9010	18	Trimoterm FTV STANDART	Сэндвич - панель 1200x700x150 мм с горизонтальной микроволной, шаг волны - 15 мм	2	-	-	-	2	RAL 7016	29									
8	Trimoterm FTV STANDART	Сэндвич - панель углобоя 350x1200x150+350x1200x150 мм с горизонтальной микроволной, шаг волны - 15 мм	-	-	4	-	4	RAL 7016	19	Trimoterm FTV STANDART	Сэндвич - панель 1200x2185x150 мм с горизонтальной микроволной, шаг волны - 15 мм	2	-	-	-	2	RAL 7016	30									
9	Trimoterm FTV STANDART	Сэндвич - панель 1200x8000x150 мм с горизонтальной микроволной, шаг волны - 15 мм	-	-	16	-	16	RAL 7016	20	Trimoterm FTV STANDART	Сэндвич - панель 1200x3900x150 мм с горизонтальной микроволной, шаг волны - 15 мм	1	-	-	-	1	RAL 7016	31									
10	Trimoterm FTV STANDART	Сэндвич - панель 1200x1850x150 мм с горизонтальной микроволной, шаг волны - 15 мм	-	-	4	-	4	RAL 7016	21	Trimoterm FTV STANDART	Сэндвич - панель 1200x3000x150 мм с горизонтальной микроволной, шаг волны - 15 мм	1	-	-	-	1	RAL 7016	32									
11	Trimoterm FTV STANDART	Сэндвич - панель 1200x6000x150 мм с горизонтальной микроволной, шаг волны - 15 мм	32	40	-	-	72	RAL 9010	22	Trimoterm FTV STANDART	Сэндвич - панель 1200x2350x150 мм с горизонтальной микроволной, шаг волны - 15 мм	1	-	-	-	1	RAL 7016	33									

Изм	Кол-уч	Лист	№док	Подпись	Дата
ГИП	Сафонов	7-03/14-Р-AP том 2			
ГАП	Русеб	Московская область, Озерский район, г. Озеры, ул - Южная часть 2. Озеры			
Директор	Бакареев	Страница / Лист			
Разработчик	Загребельный	Торговый центр "ЛАКМИН"			
Н/контроль	Салин	Р 22			
Раскладка панелей в осях 1-10					

ВЕКТОР
проект



						7-03/14-Р-АР том 2
						Московская область, Озерский район, г. Озера, ул. - Южная часть г. Озера.
Изм	Кол.уч.	Лист	№док.	Подпись	Дата	Стадия Р Перспективное изображение (3D-визуализация)
ГИП	Сафонов					
ГАП	Русев					
Директор	Баксараев					
Разработал	Загребельный					
н/контроль	Салин					



					7-03/14-Р-AP том 2			
					Московская область, Озерский район, г. Озёры, ул. - Южная часть г. Озёры.			
Изм	Кол.уч.	Лист	№ðок.	Подпись	Дата			
ГИП	Сафонов				Торговый центр "ЛАКМИН"	Стадия	Лист	Листов
ГАП	Русев					P	24	
Директор	Баксараев							
Разработал	Загребельный							
н/контроль	Салин							

Перспективное изображение
(3D-визуализация)

 **ВЕКТОР**
проект



						7-03/14-Р-AP том 2
Московская область, Озерский район, г. Озера, ул. - Южная часть г. Озера.						
Изм	Кол.уч.	Лист	№док.	Подпись	Дата	
ГИП	Сафонов					
ГАП	Русев					
Директор	Баксараев					
Разработал	Загребельный					
н/контроль	Салин					
Торговый центр "ЛАКМИН"						Стадия
Перспективное изображение (3D-визуализация)						Р
						25
						ВЕКТОР проект