ИП КОЦЕПУД АНАТОЛИЙ СТЕПАНОВИЧ



Свидетельство о регистрации: серия 52 № 005529274 от 17.10.2016 г. ИНН: 523401736093 ОГРНИП: 316527500066180 Регистрационный номер члена в реестре членов СРО № 837 Ассоциация проектировщиков «НПО»

Контрольно-пропускной пункт по адресу: Нижегородская обл., Кстовский р-он, г. Кстово, мкр. Восточный, квартал Лукойл-Восток, проезд 3, дом 3

РАБОЧАЯ ДОКУМЕНТАЦИЯ

Объемно-планировочные и архитектурные решения

196-17.24-AP

ИП КОЦЕПУД АНАТОЛИЙ СТЕПАНОВИЧ



Свидетельство о регистрации: серия 52 № 005529274 от 17.10.2016 г. ИНН: 523401736093 ОГРНИП: 316527500066180 Регистрационный номер члена в реестре членов СРО № 837 Ассоциация проектировщиков «НПО»

СОГЛАСОВАНО	УТВЕРЖДАЮ					
Контрольно-пропускной пункт по Кстовский р-он, г. Кстово, мкр. В Восток, проезд	осточный, квартал Лукойл-					
РАБОЧАЯ ДОКУМ	<i>ИЕНТАЦИЯ</i>					
Объемно-планировочные и а	рхитектурные решения					
196-17.24-	-AP					
Руководитель ИП	А.С. Коцепуд					
Главный инженер проекта	А.Л. Туманов					

Ве	Ведомость основных комплектов рабочих чертежей						
Обозначение	Наименование	Примечание					
196-17.24-ПЗУ	Схема планирвочоной организации земельного участка						
196-17.24-AP	Объемно-планировочные и архитектурные решения						
196-17.24-AC	Архитектурно-строительные решения						
196-17.24-3C	Электроснабжение						
196-17.24-3M	Силовое электрооборудование						
196-17.24-30	Внутреннее электроосвещение						
196-17.24-BK	Водоснабжение и канализация						
196-17.24-0B	Отопление, вентиляция и кондиционирование						
196-17.24-ПС	Пожарная сигнализация						
196-17.24-3Г	Молниезащита и заземление						
196-17.24-APM	Автоматизированное рабочее место						
196-17.24-CKC	Структурированная кабельная система						
196-17.24-СКУД	Система контроля и управления доступом						
196-17.24-CB	Система видеонаблюдения						

Ведомость рабочих чертежей основного комплекта

/lucm	Наименование	Примечание
1	Ортпе данняе	
2	План помещений с расстановкой мебели	
3	План помещений	
4	Разрез 1-1	
5	Фасады	
6	План кровли	
7	Схема расположения элементов заполнения оконных и дверных проемов	
8	Экспликация полов; Ведомость отделки помещений	

Ведомость ссылочных и прилагаемых документов

Обозначение	Наименование	Примечание
	Прилагаемые документы	
196-17.24-AP.P	Расчет сопротивления теплопередаче наружной стены	


Общие цказания


- 1. Основанием для разработки рабочей документации является решение Заказчика о выполнении работ по строительству дополнительного контрольно-пропускного пункта на территорию битумного производства и составленное в связи с этим решением Техническое задание на разработку рабочей документации на строительство здания контрольно-пропускного пункта с автомобильными весами и парковкой для служебного транспорта.
- 2. Рабочая документация соответствует Заданию на проектирование, выданным Техническим условиям, требованиям действующих технических регламентов, стандартов, сводов правил, других документов, содержащих установленные требования.
- 3. Перечень основных нормативных документов, на основании которых разрабатывалась рабочая документация
- СП 70.13330.2012 "Несущие и ограждающие конструкции";
- СП 63.13330.2018 "Бетонные и железобетонные конструкции",
- СП 29.13330.2011 "Полы";
- СП 17.13330.2017 "Кровли".
- 4. За отметку 0,000 в рабочих чертежах принята отметка чистого пола здания.
- 5. Акты освидетельствования скрытых работ, ответственных конструкций и участков сетей инженерно-технического обеспечения должны составляться для следующих видов работ:
- устроиство фундамента, монолитных участков (освидетельствованию подлежат работы, выполняемые до заливки бетона);
- устройство слоистой кладки наружных стен (контролируется соблюдение толщин слоев и их порядок);
- устройство полов (до заливки цементно-песчаной стяжки).
- 6. Класс сооружения КС-2, уровень ответственности нормальный.
- 7. Степень огнестойкости здания II.
- 8. Класс конструктивной пожарной опасности здания СО.
- 9. Класс функциональной пожарной опасности здания Ф4.3.
- 10. Класс пожарной опасности строительных конструкций КО.
- 11. Расчетный срок службы здания составляет не менее 50 лет.
- 12. Стеновые материалы:
- кирпич СУ/ПоОб/СУ/ПуОб-M150/F-50/2,0/1,8 ГОСТ 379-2015 (коричневый) кирпич силикатный полуторный лицевой пустотелый;
- стеновой газосиликатный блок Поритеп D500 F100 B3,5 625x250x250,
- кирпич СУРПо-M150/F-75/2,0 ГОСТ 379-2015 (белый) кирпич силикатный рядовой полуторный пустотелый;


. Изоляционные материалы:

- утеплитель ТЕХНОВЕНТ ОПТИМА ТЕХНОНИКОЛЬ утеплитель, используемый в слоистых кладках стен,
- утвеллитель XPS ТЕХНОНИКОЛЬ CARBON ECO в проекте предусмотрен в качестве утвелления полов.
- 13. Производство бетонных работ в зимнее время проводить согласно Рекомендациям по производству бетонных работ зимнее время Р-НП СРО ССК-02-2015.
- 14. В качестве мероприятий, обеспечивающих защиту помещений от шума, вибрации и других воздействий, предусмотрено использование для устройства ограждающих конструкций таких материалов, которые обеспечивают нормативную звукоизоляцию.

						196–17.24–AP			
						Контрольно-пропускной пункт по адресу: Нижегородская обл., Кстовский р-он, г. н мкр. Восточный, квартал Лукойл-Восток, проезд 3, дом 3		-он, г. Кстово,	
Изм.	Кол.уч.	/lucm	№док.	ПодипсР	Дата	Tikp. Boeilio Illiaia, Koapiliai i rigkoari Boeiliok, ripoeso s, ooli s			
Разраб	отал	Молоти	ΙЛΚЦΗΩ				Стадия Лист Листов		
ГИП		Тумано	Ď			Здание КПП	Р	1	8
Н.конт	р.	Koueny	оцепуд Общие данные ИП Коцепуд Ан		уд Анатоли	Степанович			

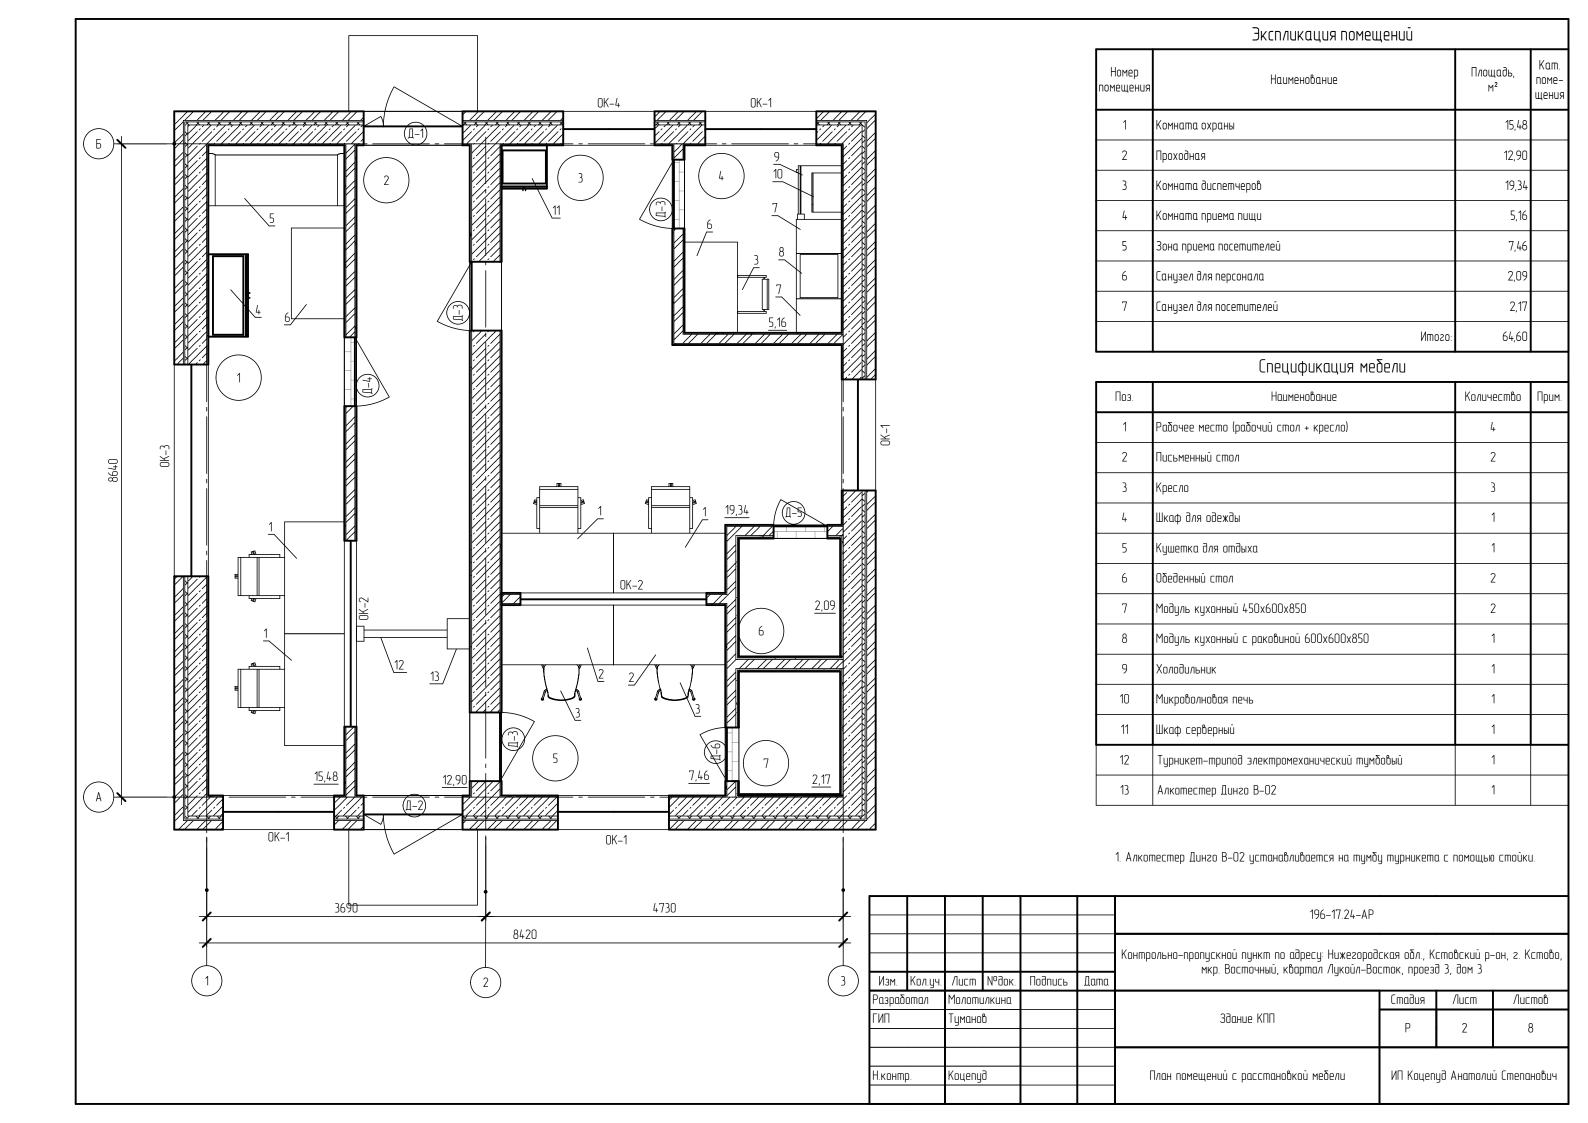


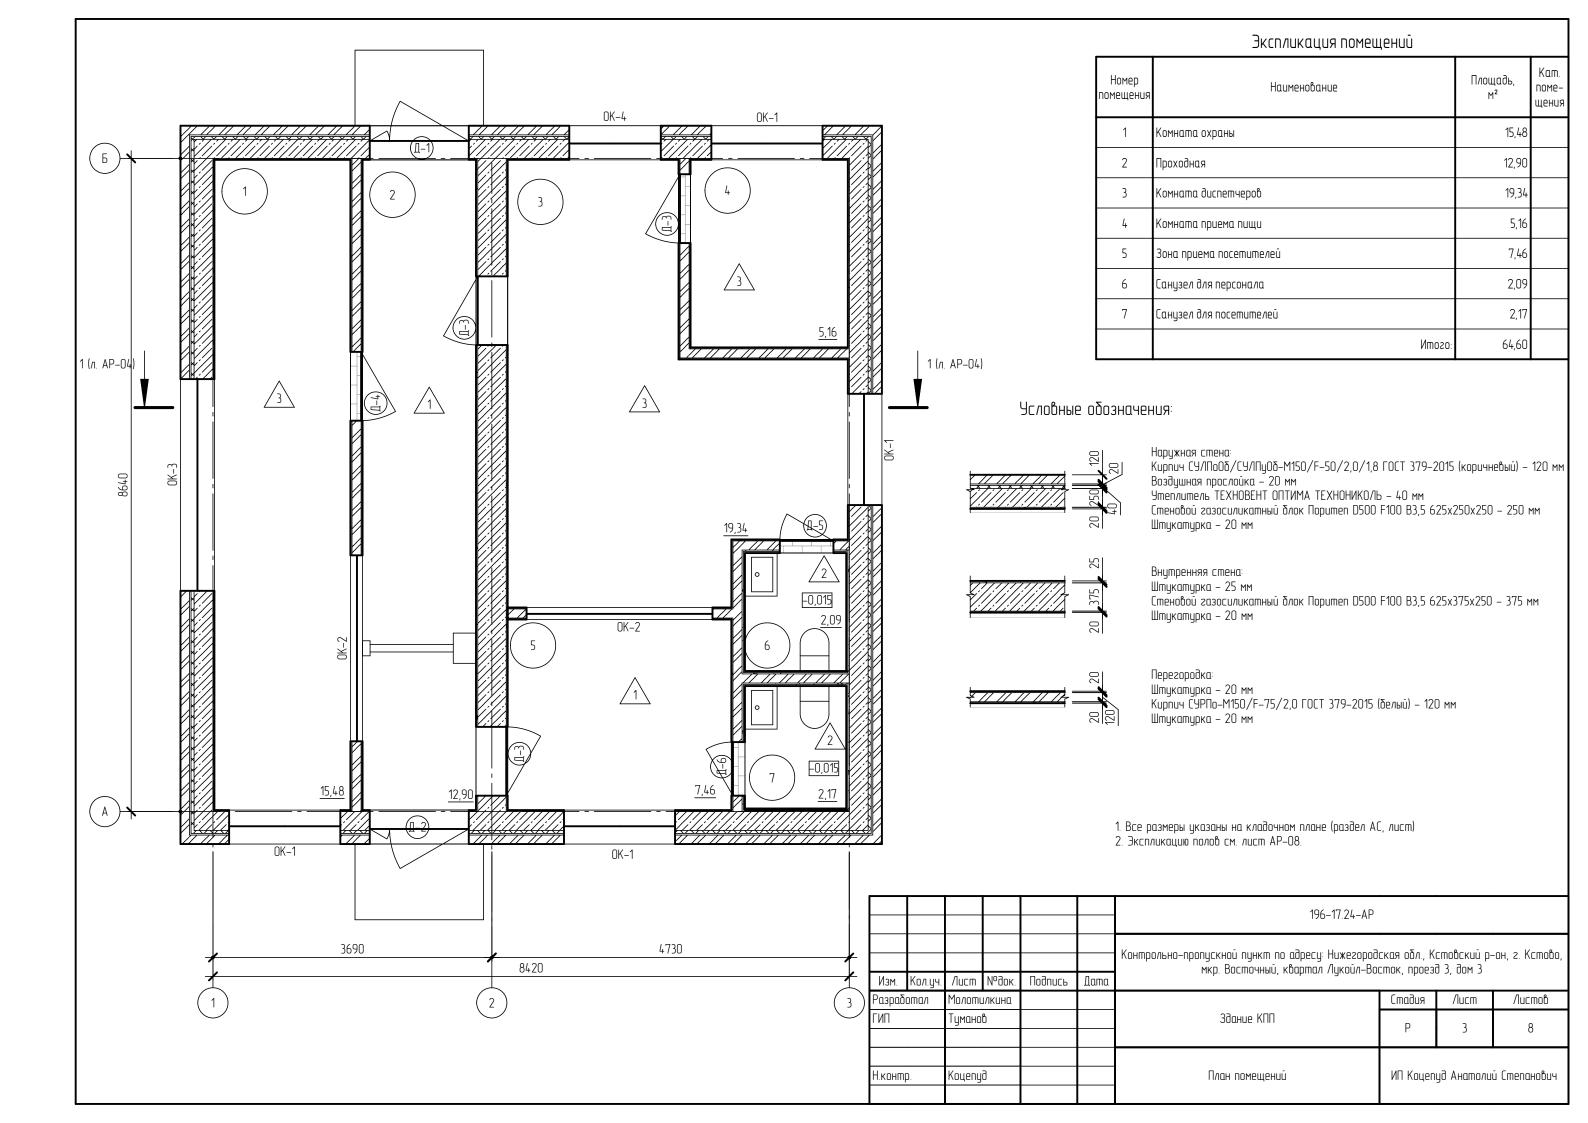


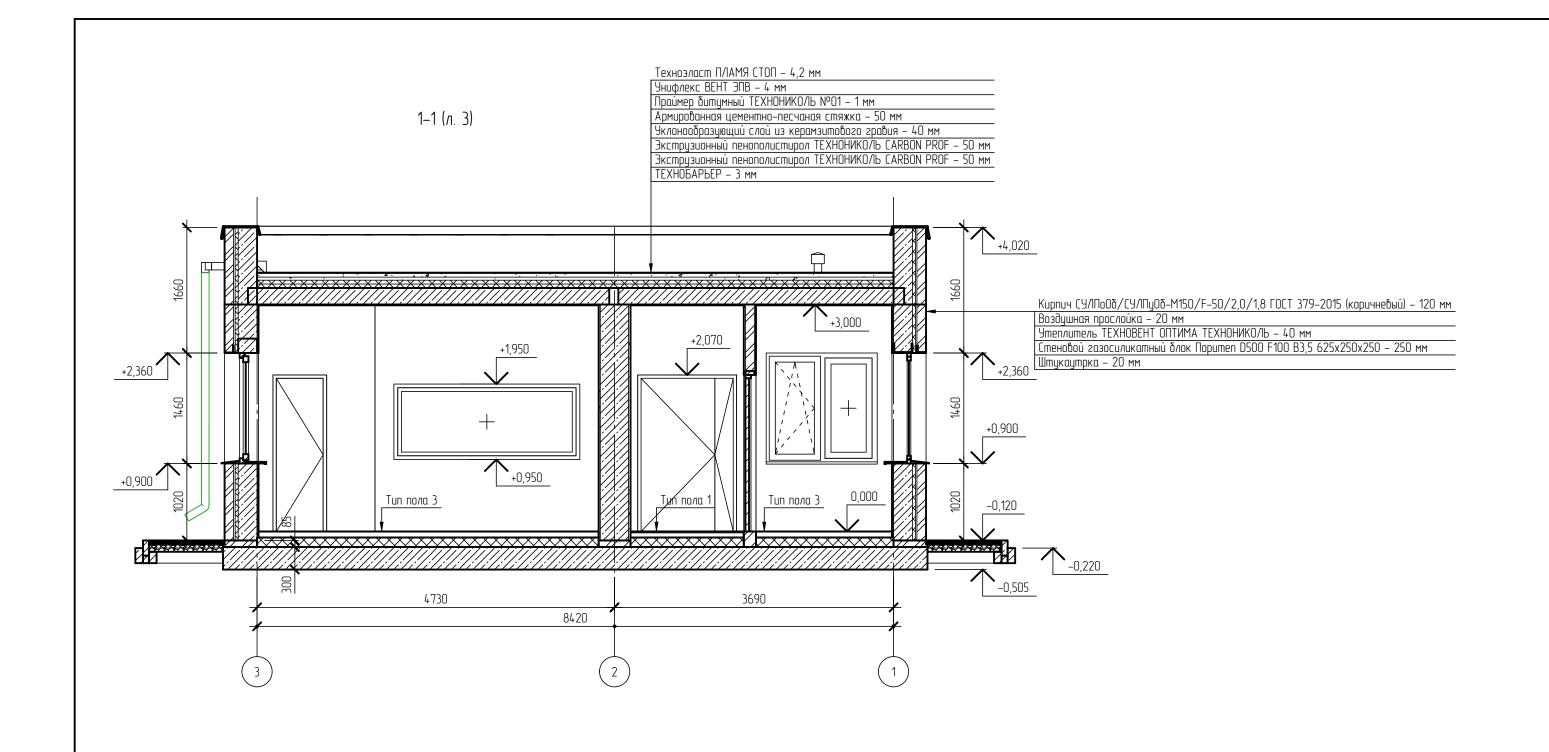


1. Конструкции окон, дверей показаны условно.

						196–17.24–AP			
						Контрольно-пропускной пункт по адресу: Нижегородская обл., Кстовский р-он, г. Ко мкр. Восточный, квартал Лукойл-Восток, проезд 3, дом 3		-он, г. Кстово,	
Л зм.	Кол.уч.	/lucm	№док.	Цодипсь	Дата				
зраб	отал	Молоти	ΙΛΚЦΗΩ				Стадия	/lucm	Листов
4 Π		Тумано	გ			Здание КПП	Р	4	8
KOHM	р.	Коцепу	ð			Разрез 1–1	ИП Koцenyð Анатолий Cmenc		Степанович

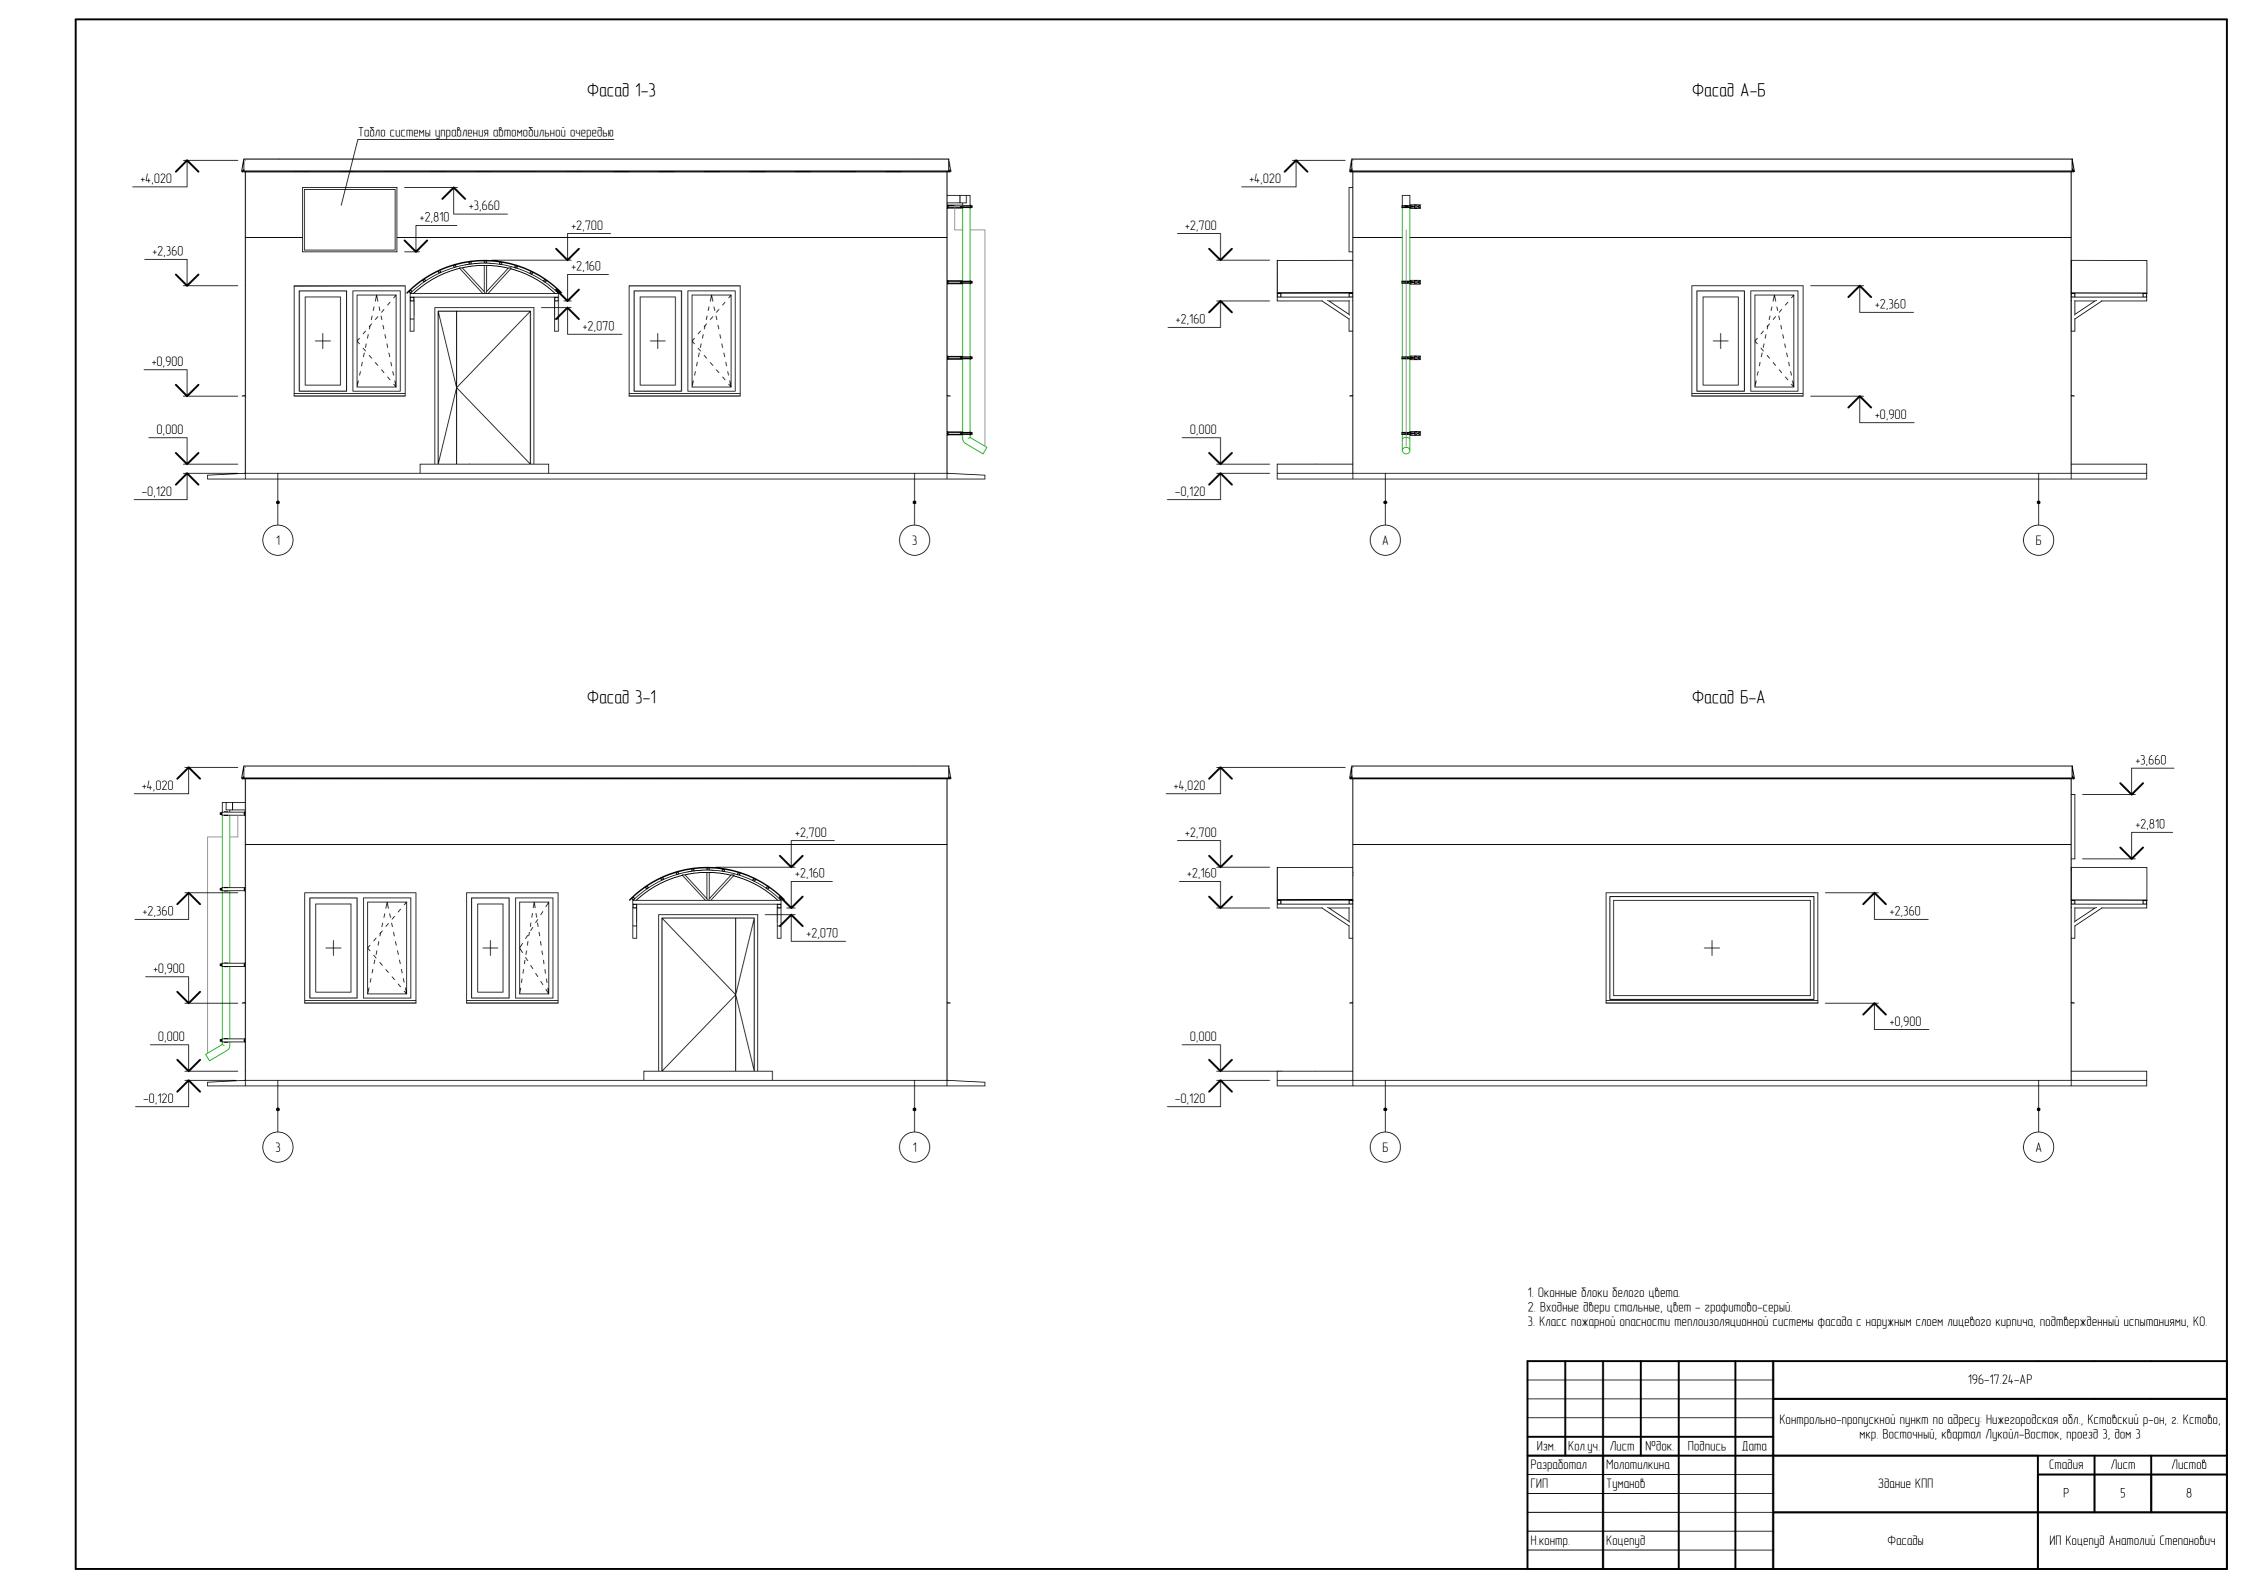

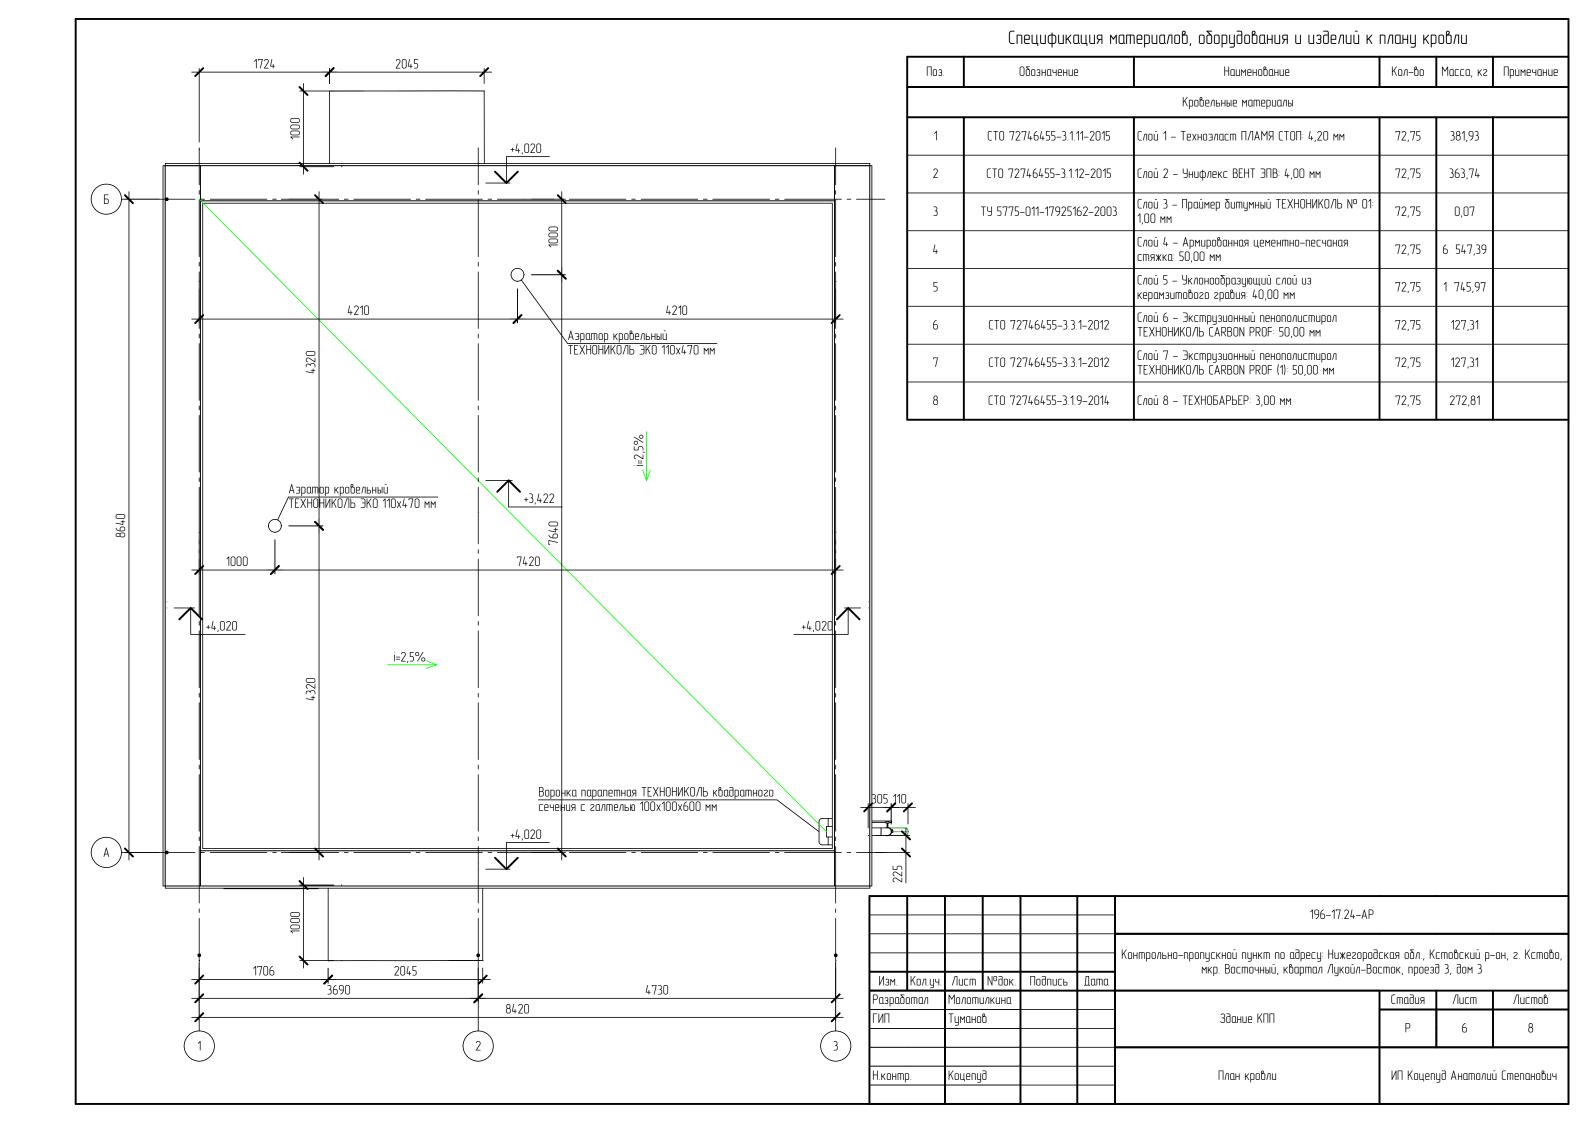

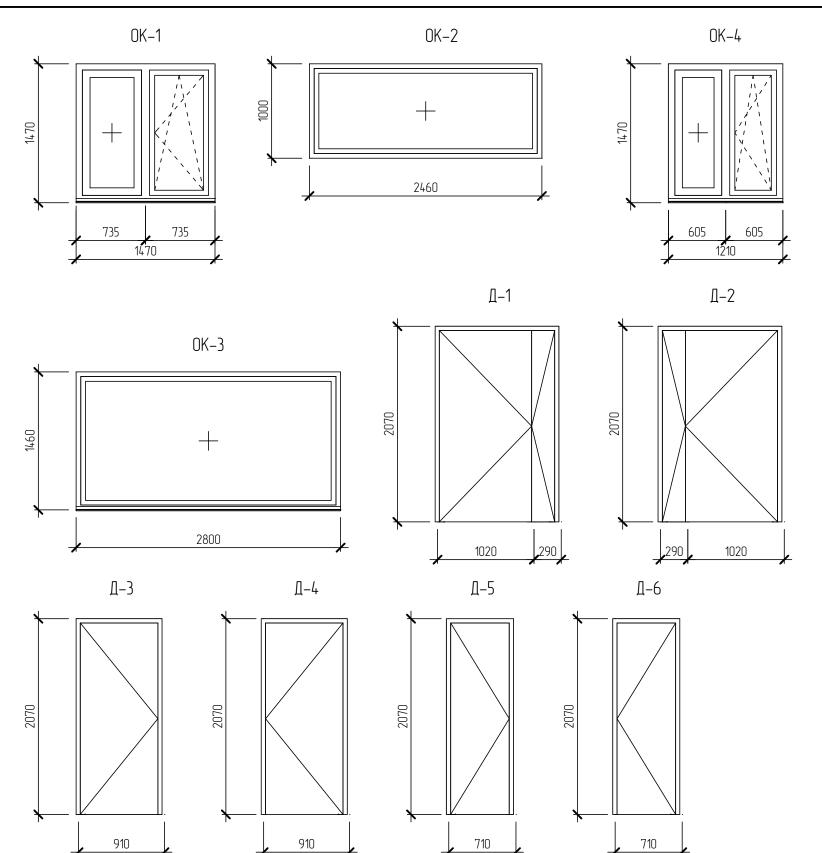

	Специф	икация элементов заполнения проем	ов		
Поз.	Обозначение	Наименование	Кол.	Масса ед.,кг	Примечание
		Окно			
0K-1		0 П 1460х1470 СП К ГОСТ 23166-2021	4		
0K-2	F0CT 224/7, 2024	0 П 1000х2800 СП ГО ГОСТ 23166-2021	2		
OK-3	ГОСТ 23166-2021 - -	0 П 1460х2800 СП ГО ГОСТ 23166-2021	1		
OK-4		0 П 1460x1210 СП К ГОСТ 23166-2021	1		
		Дверь			
Д-1	ГОСТ 31173-2016	ДСН Дп Прг Л Н Псп О – ГОСТ 31173–2016	1		
Д-2	1 001 311/3-2016	ДСН Дп Прг П Н Псп О – ГОСТ 31173–2016	1		
Д-3		ДВ 1Рл 21х9 Г Пр ГОСТ 475-2016	3		
Д-4	ГОСТ 475-2016	ДВ 1Рп 21х9 Г Пр ГОСТ 475-2016	1		
Д-5	1 UL 1 4/5-20 16	ДС 1Рл 21х7 Г Пр ГОСТ 475-2016	1		
Д-6		ДС 1Рп 21х7 Г Пр ГОСТ 475-2016	1		

Спецификация на устройство ПВХ подоконников и отливов из оц. стали

L	Поз.	Обозначение	Наименование	кол- во	Масса, кг	Примечание	
	1	ГОСТ 30673-2013	ГОСТ 30673–2013 Подоконник ПВХ 1550х250				
	2	ГОСТ 30673-2013	Подоконник ПВХ 2880x250	1			
	3	ГОСТ 30673-2013	Подоконник ПВХ 1290x250	1			
	4	ГОСТ 23166-2021	Отлив из оц. стали 1550x220	4			
	5	ГОСТ 23166-2021	Отлив из оц. стали 2880x220	1			
	6	ГОСТ 23166-2021	Отлив из оц. стали 1290x220	1			

- 1. Данный лист смотреть совместно с листами AP-2, AP-3.

- данный ласти смотретть сооместно с ластими АР-2, АР-3.
 Направление открывания окон показано изнутри.
 Материал рам окон поливинилхлоридные ГОСТ 30674-99, заполнение двухкамерный стеклопакет, цвет белый.
 Входные двупольные двери выполнить с утеплением в притворах и оборудовать приборами самозакрывания с координацией последовательного закрывания полотен, оборудовать их доводчиками по ГОСТ Р 56177. Усилие открывания не должно превышать 50 Нм.
 Внутренние двери должны иметь подрезы по низу полотна на 2 мм для вентиляции помещений.
- 6. Размеры окон и дверей уточнить по месту перед заказом. 7. Двери санузлов должны иметь зазор по низу полотна.
- 8. У двупольных дверей выполнить открывание каждой створки изнутри без ключа.

						196–17.24–AP			
						Контрольно-пропускной пункт по адресу: Нижегородская обл., Кстовский р-он, г. Ксг мкр. Восточный, квартал Лукойл-Восток, проезд 3, дом 3		-он, г. Кстово,	
Изм.	Кол.уч.	/lucm	№док.	Подипсь	Дата	ткр. Босто тыа, коартал лукоал Бог	мкр. восточный, койртил лукойл-восток, проезо 3, оом 3		
Разраб	отал	Молоти	ЈЛКЦНΩ				Стадия	Стадия Лист Листов	
ГИП		Тумано	в			Здание КПП	Р	7	8
Н.контр	D.	Коцепу	<u>a</u>			Схемы расположения элементов заполнения оконных и дверных проемов	ИП Коцепуд Анатолий Степанович		ū Степанович

	Ведомость отделки помещений								
Номер помещения	Наименование	Отделка потолка	Площадь, м²	Отделка стен	Площадь, м²	Примечание			
1	Комната охраны	Подвесной потолок "Армстронг"	15,48	Улучшенная штукатурка Шпатлевка за 2 раза Обои под покраску	51,61				
2	Проходная	Подвесной потолок "Армстронг"	12,90	Улучшенная штукатурка Шпатлевка за 2 раза Обои под покраску	46,86				
3	Комната диспетчеров	Подвесной потолок "Армстронг"	19,34	Улучшенная штукатурка Шпатлевка за 2 раза Обои под покраску	50,70				
4	Комната приема пищи	Подвесной потолок "Армстронг"	5,16	Улучшенная штукатурка Шпатлевка за 2 раза Обои под покраску	23,24				
5	Зона приема посетителей	Подвесной потолок "Армстронг"	7,46	Улучшенная штукатурка Шпатлевка за 2 раза Обои под покраску	24,81				
6	Санузел для персонала	Подвесной потолок "Армстронг"	2,09	Улучшенная штукатурка Шпатлевка за 2 раза Облицовка керамической плиткой	15,96				
7	Санузел для посетителей	Подвесной потолок "Армстронг"	2,17	Улучшенная штукатурка Шпатлевка за 2 раза Облицовка керамической плиткой	16,32				

Экспликация полов

Номер помещени <u>й</u>	Tun no <i>n</i> a	Схема пола или тип пола по серии	Данные элементов пола (наименование, толщина, основание и др.), мм	Площадь, м.кв.
2, 5	1	1 2 3 4 4 00E	1. Керамическая плитка на плиточном клее – 20 мм; 2. Цементно-песчаный раствор М150 – 60 мм; 3. Утеплитель XPS ТЕХНОНИКОЛЬ CARBON ECO – 125 мм; 4. Основание – монолитная ж/в плита – 300 мм.	20,36
6, 7	2	1 2 3 4 5	1. Керамическая плитка на плиточном клее – 8 мм; 2. Цементно-песчаная стяжка М15О – 52 мм; 3. Оклеечная гидроизоляция Технониколь (2 слоя) – 5 мм; 4. Утеплитель XPS ТЕХНОНИКОЛЬ CARBON ECO – 125 мм; 5. Основание – монолитная ж/б плита – 300 мм.	4,26
1, 3, 4	3	1 2 3 4 4 1 1 1 1 1 1 1 1 1 1 1 1 1 1 1 1 1	1. Кварцвиниловое покрытие на клею – 10 мм; 2. Цементно-песчаный раствор М15О – 70 мм; 3. Утеплитель XPS ТЕХНОНИКОЛЬ CARBON ECO – 125 мм; 4. Основание – монолитная ж/в плита – 300 мм.	39,98

контрольно-пропускного пункта.

						196-17.24-AP				
						Контрольно-пропускной пункт по адресу: Нижегородская обл., Кстовский р-он, г. Н мкр. Восточный, квартал Лукойл-Восток, проезд 3, дом 3		-он, г. Кстово,		
Изм.	Кол.уч.	/lucm	№док.	ПодипсР	Дата	пкр. Бостолный, койртил лукойл-Босток, проезо э, богт э				
Разрабі	отал	Молоти	ЈЛКЦНΩ				Стадия Лист Листов		Листов	
ГИП	· ·		Туманов				Здание КПП	Р	P 8 8	
Ционт		Конови	a			Preparing posses Podovocini ondosky povomovni	Ведомость отделки помещений ИП Коцепуд Анатолий С		- Cmonguobuu	
Н.контр	J.	Коцепу	U		Экспликация полов; Ведомость отделки помещени		ин коцен	yo AHUIIIO/IUI	J CIIIEIIUHOOUY	

^{1.} Гидроизоляцию в санитарных узлах завести по периметру стен на высоту 200 мм.
2. До начала производства работ по уйстройству полов монтажные отверстия в перекрытиях, зазоры между плитами, места примыкания перекрытий к стенам, перегородкам, трубам тидтельно заделать цементно-песчаным раствором М100.
3. В санитарных узлах напольную керамическую плитку выполнить с затиркой швов между плитками специальным противогрибковым составом, предназначенным для использования в помещениях с повышенным уровнем влажности.
4. Отделку стен и потолков выполнить из материалов с показателями пожарной опаности, соответствующей классу Ф4.3 для здания