

РОССИЙСКАЯ ФЕДЕРАЦИЯ
АМУРСКАЯ ОБЛАСТЬ



ГЕНЕРАЛЬНЫЙ ПРОЕКТИРОВЩИК
ОБЩЕСТВО С ОГРАНИЧЕННОЙ ОТВЕТСТВЕННОСТЬЮ «КАДИ»

ИНН: 2801161116; КПП: 280101001; ОГРН: 1112801002820; ОКПО: 68412062; ОКДГУ: 49013; ОКАТО: 10401000000; ОКТМО: 10701000; ОКФС: 16; ОКОПФ: 65

АССОЦИАЦИЯ СРО «БАЛТИЙСКОЕ ОБЪЕДИНЕНИЕ ПРОЕКТИРОВЩИКОВ» (РЕГ. НОМЕР СРО-П-042-05112009),
РЕГИСТРАЦИОННЫЙ НОМЕР ЧЛЕНА АССОЦИАЦИИ И ДАТА ЕГО РЕГИСТРАЦИИ В РЕЕСТРЕ:
№ 1233 от 29.11.2016, ГОСТ Р ИСО 9001-2015 (ISO 9001:2015) № А СРТ.СС.120721.01-3859.04

«Выполнение комплексного капитального ремонта здания МОУ
Нижнеполтавская» СОШ» по адресу 676986, Амурская область,
Константиновский район, с. Нижняя Полтавка, пер. Пионерский, 3.

ПРОЕКТНАЯ ДОКУМЕНТАЦИЯ

АРХИТЕКТУРНО-СТРОИТЕЛЬНЫЕ РЕШЕНИЯ

28-2022-854П-АС

Инв. № подл.	Подп. и дата	Взам. инв. №

Благовещенск, 2022

РОССИЙСКАЯ ФЕДЕРАЦИЯ
АМУРСКАЯ ОБЛАСТЬ

ГЕНЕРАЛЬНЫЙ ПРОЕКТИРОВЩИК
ОБЩЕСТВО С ОГРАНИЧЕННОЙ ОТВЕТСТВЕННОСТЬЮ «КАДИ»

ИНН: 2801161116; КПП: 280101001; ОГРН: 1112801002820; ОКПО: 68412062; ОКГОУ: 49013; ОКАТО: 10401000000; ОКТМО: 10701000; ОКФС: 16; ОКОПФ: 65

АССОЦИАЦИЯ СРО «БАЛТИЙСКОЕ ОБЪЕДИНЕНИЕ ПРОЕКТИРОВЩИКОВ» (РЕГ. НОМЕР СРО-П-042-05112009),

РЕГИСТРАЦИОННЫЙ НОМЕР ЧЛЕНА АССОЦИАЦИИ И ДАТА ЕГО РЕГИСТРАЦИИ В РЕЕСТРЕ:

№ 1233 от 29.11.2016; ГОСТ Р ИСО 9001-2015 (ISO 9001:2015) № А.С.Р.Т.С.С.12072101-3859.04

«Выполнение комплексного капитального ремонта здания МОУ
Нижнеполтавская» СОШ» по адресу 676986, Амурская область,
Константиновский район, с. Нижняя Полтавка, пер. Пионерский, 3.

ПРОЕКТНАЯ ДОКУМЕНТАЦИЯ

АРХИТЕКТУРНО-СТРОИТЕЛЬНЫЕ РЕШЕНИЯ

28-2022-854П-АС

Инв. № подл.	Подп. и дата	Взам. инв. №

Директор

Главный инженер проекта

А.С. Каширин

С.С. Каширин

Благовещенск, 2022

ВЕДОМОСТЬ ЧЕРТЕЖЕЙ КОМПЛЕКТА МАРКИ АС (начало).

Лист	Наименование	Примечание
1	Общие данные (начало).	
2	Общие данные (окончание).	
3	Фасад в осях "1-4". Фасад в осях "В-Г" Фасад в осях "4-2". Фасад в осях "2/1-3/1" (обмерные работы)	
4	Фасад в осях "3-А". Фасад в осях "Г-3". Фасад в осях "3/1-1". Фасад в осях 5-12. (обмерные работы)	
5	План подвала (обмерные работы)	
6	Схема расположения перекрытия подвала. Разрез 1-1. Разрез 2-2. (обмерные работы)	
7	План первого этажа в осях 1-4/А-3 (обмерные работы)	
8	План первого этажа Литера А1 в осях "1-3/1" и "Г-3" (обмерные работы)	
9	План первого этажа в осях 1-4/А-3. План пристройки "ТИР" (обмерные работы)	
10	План второго этажа Литера А в осях "1-4" и "А-Г" (обмерные работы)	
11	План второго этажа Литера А1 в осях "1-3/1" и "Г-3" (обмерные работы)	
12	План второго этажа Литера А2 в осях "5-12"/"А/А-Г/Г" (обмерные работы)	
13	Схема расположения вентиляционных шахт в чердачном помещении Литера А в осях "1-4" и "А-Г" (обмерные работы)	
14	Схема расположения вентиляционных шахт в чердачном помещении Литера А1 в осях "1-3/1" и "Г-3" (обмерные работы)	
15	Схема расположения вентиляционных шахт в чердачном помещении Литера А2 в осях "5-12"/"А/А-Г/Г" (обмерные работы)	
16	План кровли Литера А1 в осях "1-3/1" и "Г-3" (обмерные работы)	
17	План кровли Литера А в осях "1-4" и "А-Г" (обмерные работы)	
18	План кровли Литера А2 в осях "5-12"/"А/А-Г/Г" (обмерные работы)	
19	Фасад в осях "1-4". Фасад в осях "В-Г" Фасад в осях "4-2". Фасад в осях "2/1-3/1" (демонтажные работы)	
20	Фасад в осях "3-А". Фасад в осях "Г-3" Фасад в осях "3/1-1" Фасад в осях 5-12 (демонтажные работы)	
21	План подвала (демонтажные работы)	
22	План первого этажа Литера А в осях "1-4" и "А-Г" (демонтажные работы)	
23	План первого этажа Литера А1 в осях "1-3/1" и "Г-3" (демонтажные работы)	
24	План первого этажа Литера А2 в осях "5-12"/"А/А-Г/Г" (демонтажные работы)	
25	План пристройки ("ТИР") (демонтажные работы)	
26	План второго этажа Литера А в осях "1-4" и "А-Г" (демонтажные работы)	
27	План второго этажа Литера А1 в осях "1-3/1" и "Г-3" (демонтажные работы)	
28	План второго этажа Литера А2 в осях "5-12"/"А/А-Г/Г" (демонтажные работы)	
29	План кровли Литера А2 в осях "5-12"/"А/А-Г/Г" (демонтажные работы) План кровли пристройки ТИР (демонтажные работы)	
30	Фасад в осях "1-4". Фасад в осях "В-Г" Фасад в осях "4-2". Фасад в осях "2/1-3/1" (монтажные работы)	
	Технические решения, принятые в проекте, соответствуют требованиям экологических, санитарно-технических, противопожарных и других норм, действующих на территории РФ, обеспечивают безопасность для жизни и здоровья людей эксплуатацию объекта при соблюдении предусмотренных проектом мероприятий.	
	Главный инженер проекта	<i>С.С. Каширин</i>

31	Фасад в осях "3-А". Фасад в осях "Г-3" Фасад в осях "3/1-1" Фасад в осях 5-12 (монтажные работы)	
32	Деталь устройства отмостки и усиления ленточного фундамента	
33	План подвала (монтажные работы)	
34	План первого этажа Литера А в осях "1-4" и "А-Г" (монтажные работы)	
35	План первого этажа Литера А1 в осях "1-3/1" и "Г-3" (монтажные работы)	
36	План первого этажа Литера А2 в осях "5-12"/"А/А-Г/Г" (монтажные работы)	
37	План пристройки ("ТИР") (монтажные работы)	
38	План второго этажа Литера А в осях "1-4" и "А-Г" (монтажные работы)	
39	План второго этажа Литера А1 в осях "1-3/1" и "Г-3" (монтажные работы)	
40	План второго этажа Литера А2 в осях "5-12"/"А/А-Г/Г" (монтажные работы)	
41	Общий вид крыльца №1. Фундамент крыльца №1. Спецификация материалов крыльца. Спецификация бетонных блоков	
42	Схема устройства козырька над входом	
43	Деталь установки оконных блоков	
44	Фасад в осях "1-4". Фасад в осях "В-Г" Фасад в осях "4-2". Фасад в осях "2/1-3/1"	
45	Фасад в осях "3-А". Фасад в осях "Г-3". Фасад в осях "3/1-1". Фасад 5-12	
46	План потолков подвала	
47	План потолков первого этажа Литера А в осях "1-4" и "А-Г"	
48	План потолков первого этажа Литера А1 в осях "1-3/1" и "Г-3"	
49	План потолков первого этажа Литера А2 в осях "5-12"/"А/А-Г/Г". План потолков пристройки ("ТИР")	
50	План потолков второго этажа Литера А в осях "1-4" и "А-Г"	
51	План потолков второго этажа Литера А1 в осях "1-3/1" и "Г-3"	
52	План потолков второго этажа Литера А2 в осях "5-12"/"А/А-Г/Г"	
53	План кровли Литера А2 в осях "5-12"/"А/А-Г/Г"	
54	План кровли пристройки ТИР	
55	Ведомость элементов фальцевой кровли	
56	Слуховое окно СО-1. Сечение 1-1. Узлы А, Б, В, Г, Д, Е	

1. Данный лист смотреть совместно с листом 2.

					28-2022-854П-ГЧ
«Выполнение комплексного капитального ремонта здания МОУ Нижнеполтавская» СОШ»					
Изм.	Кол.уч.	Лист	№ док.	Подпись	Дата
Разработчик	Коленко И.И.			<i>Иван Коленко</i>	20.06.22
Проверил	Каширин С.С.			<i>С.С. Каширин</i>	20.06.22
Проверил	Каширин А.С.			<i>А.С. Каширин</i>	20.06.22
Н. контр	Каширин С.С.			<i>С.С. Каширин</i>	20.06.22
Общественное здание					
Общие данные					
Стадия		Лист	Листов		
П		1			
ООО "КАДИ" г. Благовещенск					

Общие данные (начало).

1. Проектная документация для капитального ремонта здания МОУ Нижнеполтавская СОШ № по адресу 676986, Амурская область, Константиновский район, с. Нижняя Полтавка, пер. Пионерский, 3. Выполнено на основании задания заказчика МОУ Нижнеполтавская СОШ №, Технического паспорта, выданного предприятием ФГУП "Ростехинвентаризация", задания смежных отделов, обмерочных чертежей и технического обследования, выполненных инженерами ООО "КАДИ".

2. Данный комплект чертежей разработан в соответствии со следующими регламентами и нормативными документами:

- Технический регламент безопасности зданий и сооружений от 30 декабря 2009г.№ 384-ФЗ;
- Технический регламент о требованиях пожарной безопасности от 10 июля 2012г.№117-ФЗ;
- СП 70.13330.2012 "Несущие и ограждающие конструкции";
- СП 15.13330.2012 "Каменные и армокаменные конструкции";
- СП 23-101-2004 "Проектирование тепловой защиты зданий";
- СП 28.13330.2012 "Защита строительных конструкций от коррозии";
- СП 118.13330.2012 "Общественные здания и сооружения".

3. Проект выполнен применительно к следующим природным условиям:

- расчетная зимняя температура наружного воздуха - 35°C;
- скоростной напор ветра для II-го района - 30кгс/м2;
- вес снежного покрова для I-го района - 80кгс/м2;
- сейсмичность района 6 баллов.

4. Характеристика здания:

- класс ответственности здания II (нормальный);
- степень огнестойкости - II;
- класс конструктивной пожарной опасности С0;
- по функциональной пожарной опасности здание относится к Ф1.1.

5. Проектом капитального ремонта здания предусмотрено:

- замена отмостки;
- усиление фасадов;
- замена конструкций полов;
- ремонт (усиление) перекрытия подвала;
- замена приямков;
- замена крылец (кроме крыльца главного входа)
- полное удаление отделочных слоев всех помещений, в т.ч. штукатурного слоя;
- оштукатуривание поверхности наружных, внутренних стен и перегородок;
- сплошное выравнивание поверхности стен и потолков;
- выполнение качественной отделки помещений по существующим нормам;
- замена существующих дверных блоков на новые: деревянные, металлические, стальные;
- перепланировка некоторых помещений (см. листы проекта)
- замена кровли над помещением спортивного зала (литера А2) и над ТИРом
- изменение назначения части помещений (санузлы, душевые, подсобные и др.)
- расширение существующих дверных проемов в коридорах и др.

7. При производстве строительных работ соблюдать правила ТБ и охраны труда.

8. Все размеры, указанные в проекте необходимо уточнять по месту.

9. Все материалы и изделия, указанные в проекте, подлежат замене материалом и изделиями других производителей при условии сохранения технических и качественных характеристик.

10. Производство работ по защите строительных конструкций от коррозии выполнять в соответствии с требованиями СП 28.13330

11. Работы по устройству полов, теплоизоляции выполнять в соответствии с требованиями СП 71.13330.2017

12. Проект разработан для летних условий строительства. При производстве работ в зимний период руководствоваться указаниями СП 70.13330.2012

Технические решения, принятые в проекте, соответствуют требованиям экологических, санитарно-технических, противопожарных и других норм, действующих на территории РФ, обеспечивают безопасную для жизни и здоровья людей эксплуатацию объекта при соблюдении предусмотренных проектом мероприятий.

Главный инженер проекта


С.С. Каширин

ВЕДОМОСТЬ ЧЕРТЕЖЕЙ КОМПЛЕКТА МАРКИ АС (окончание).

Лист	Наименование	Примечание
57	Слуховое окно СО-1. Общий вид. Сечение 2-2, 3-3, 4-4, 6-6. Спецификация элементов	
58	План полов подвала	
59	План полов первого этажа в осах 1-4/A-3	
60	План полов первого этажа Литера А1 в осах "1-3/1" и "Г-3"	
61	План полов первого этажа Литера А2 в осах "5-12"/"А/А-Г/Г". План полов пристройки ("ТИР")	
62	План полов второго этажа Литера А в осах "1-4" и "А-Г"	
63	План полов второго этажа Литера А1 в осах "1-3/1" и "Г-3"	
64	План полов второго этажа Литера А2 в осах "5-12"/"А/А-Г/Г"	

						28-2022-854П-ГЧ
«Выполнение комплексного капитального ремонта здания МОУ Нижнеполтавская» СОШ»						
Изм.	Кол.уч.	Лист	№ док.	Подпись	Дата	
Разработчик	Коленко И.И.				20.06.22	
Проверил	Каширин С.С.				20.06.22	
Проверил	Каширин А.С.				20.06.22	
И. контр	Каширин С.С.				20.06.22	
Общественное здание						
Общие данные (продолжение).						
ООО "КАДИ" г. Благовещенск						

**План подвала
(обмерные работы)**

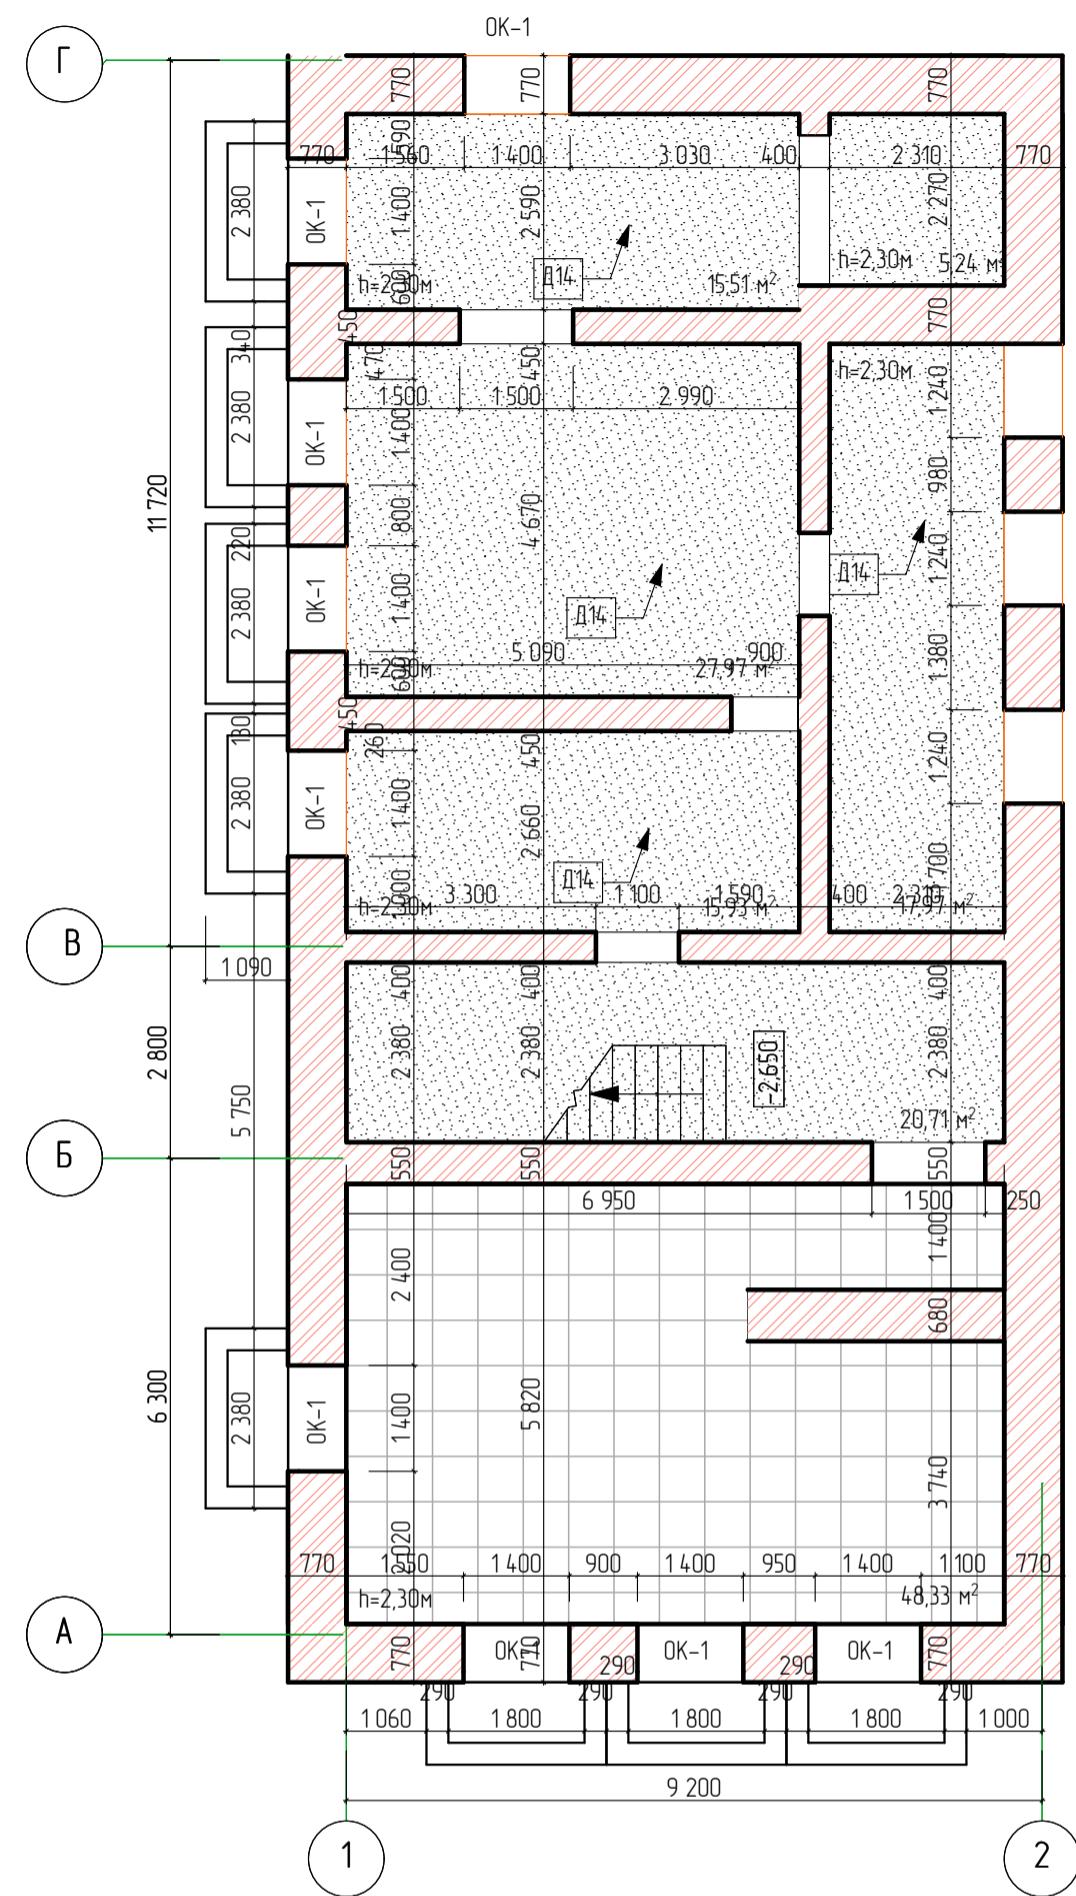

Условные обозначения:

номер помещения по экспликации помещений
типа пола

маркировка дверных проемов подлежащие замене

OK-1 маркировка оконных проемов подлежащие замене

Примечание


1. Оконные проемы OK-1 размерами 1400x1300(h)мм, при $h_{от\ пола}$ - 600мм

28-2022-854П-ГЧ


«Выполнение комплексного капитального ремонта здания МОУ Нижнеполтавская СОШ»

Согласовано			
№ подп.	Подпись и дата	Взам. №	

Тип пола 1

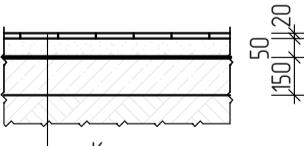


Тип пола 2

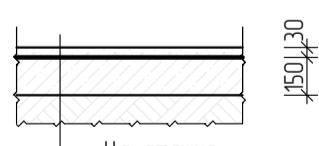

Условные обозначения покрытия пола

- бетонная покрытие пола

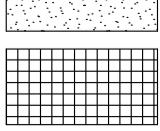

- напольная керамическая плитка



Изм.	Кол.уч.	Лист	№ док.	Подпись	Дата
Разработал	Коленко И.И.				20.06.22
Проверил	Каширин С.С.				20.06.22
Проверил	Каширин А.С.				20.06.22
Н. контр	Каширин С.С.				20.06.22

Общественное здание

ООО "КАДИ"
г. Благовещенск

План подвала (обмерные работы)

**Схема расположения перекрытия подвала
(обмерные работы)**

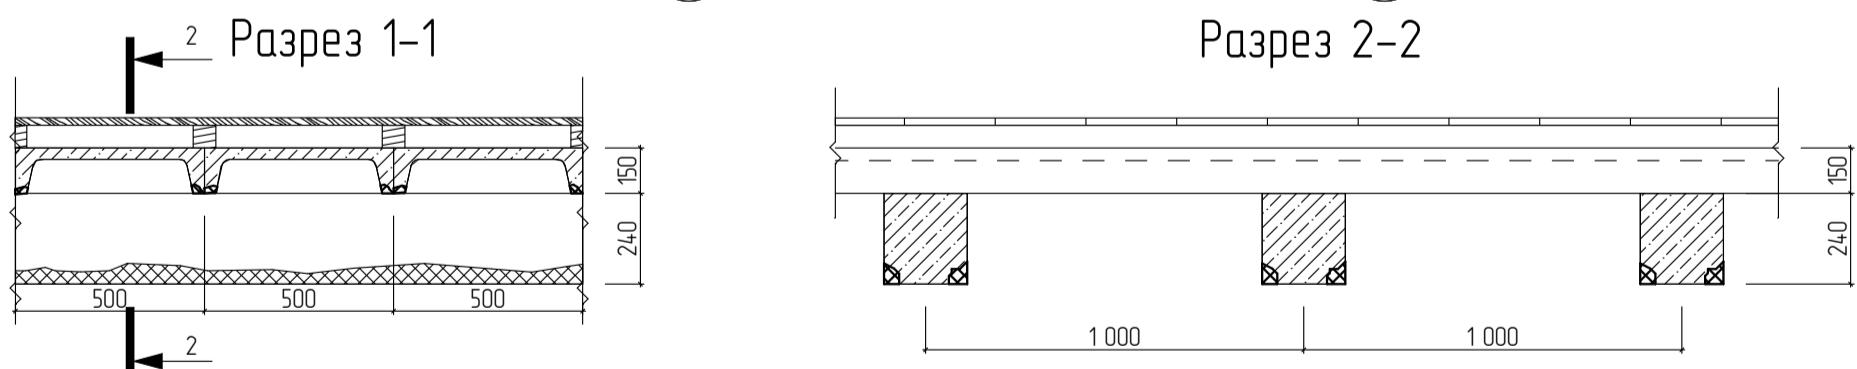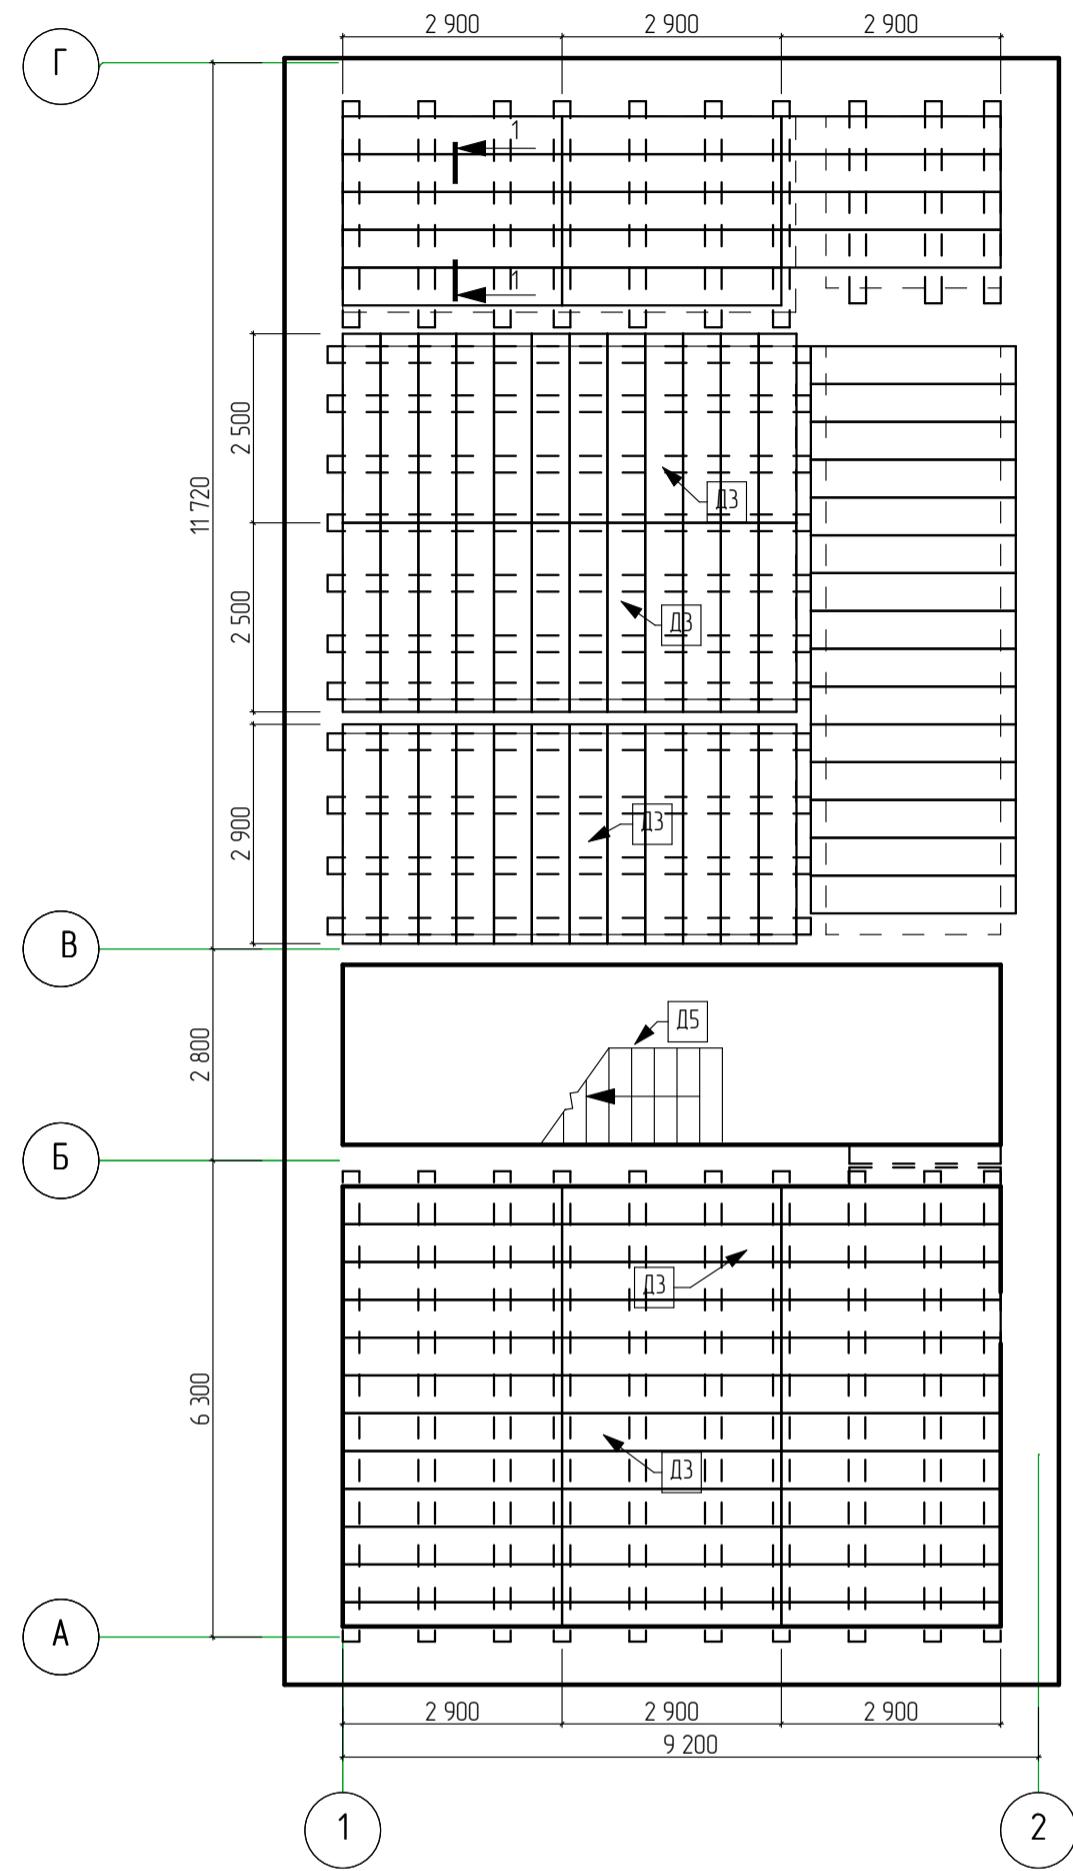


Условные обозначения:

— монолитные участки потолочной части плиты перекрытия (покрытия) с поврежденным защитным слоем бетона и участками оголенной прокорро-дироффавшей арматуры (потеря площади сечения арматуры вследствие коррозии не превышает 10 □ 12 %)

№ подл.	Подл. ш. дата	Взам. ш. №

Изм.	Кол.уч.	Лист	№ док.	Подпись	Дата	28-2022-854П-ГЧ	
Разработал	Коленко И.И.				20.06.22	«Выполнение комплексного капитального ремонта здания МОУ Нижнеполтавская СОШ»	
Проверил	Каширин С.С.				20.06.22	Общественное здание	
Проверил	Каширин А.С.				20.06.22	Стадия	
Н. контр	Каширин С.С.				20.06.22	П 6	
						Лист	
						Листов	
						ООО "КАДИ"	
						г. Благовещенск	
						Схема расположения перекрытия подвала. Разрез 1-1. Разрез 2-2. (обмерные работы)	

План первого этажа Литера А в осях "1-4" и "А-Г"
(обмерные работы)

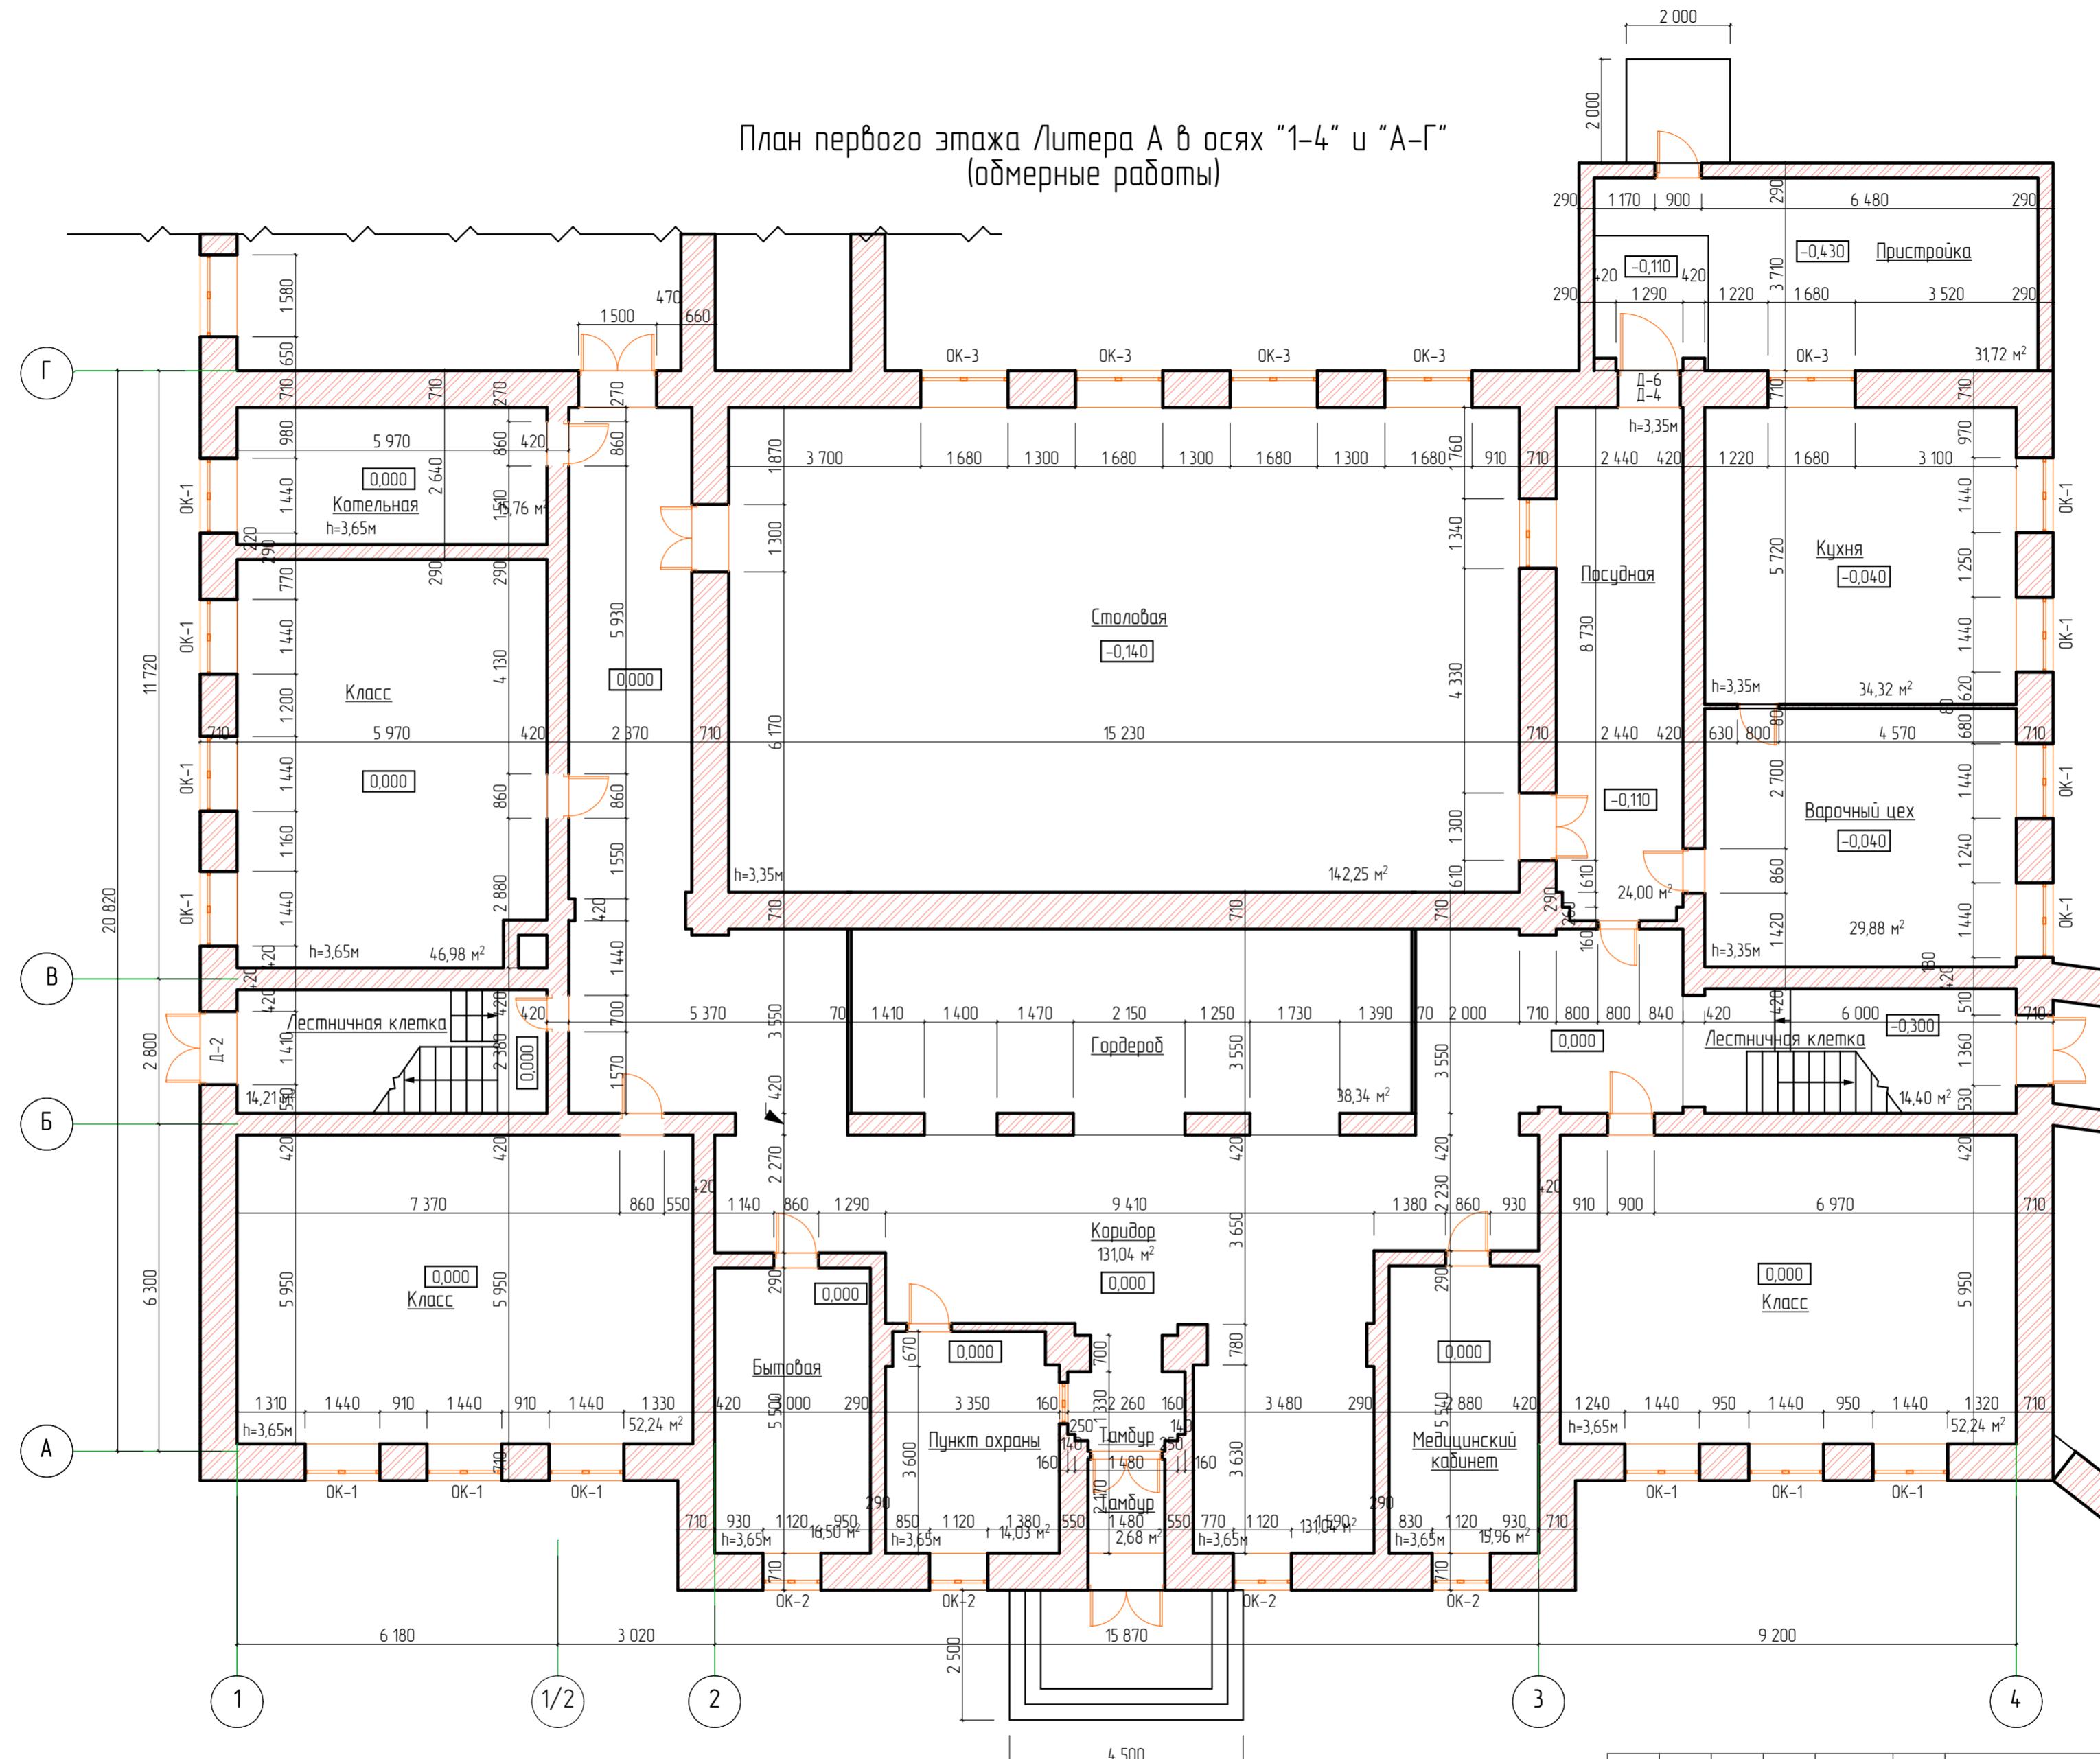

28-2022-854П-ГЧ

«Выполнение комплексного капитального ремонта здания МОУ
Нижнеполтавская СОШ»

Изм.	Колич.	Лист	№ док.	Подпись	Дата
Разработал	Коленко И.И.				20.06.22
Проверил	Коширин С.С.				20.06.22
Проверил	Коширин А.С.				20.06.22
Н. контр	Коширин С.С.				20.06.22


Общественное здание

Стадия	Лист	Листов
П	7	

План первого этажа в осях 1-4/А-3
(обмерные работы)

000 "КАДИ"
г. Благовещенск


План первого этажа Литера А1 в осях "1-3/1" и "Г-3"
(обмерные работы)

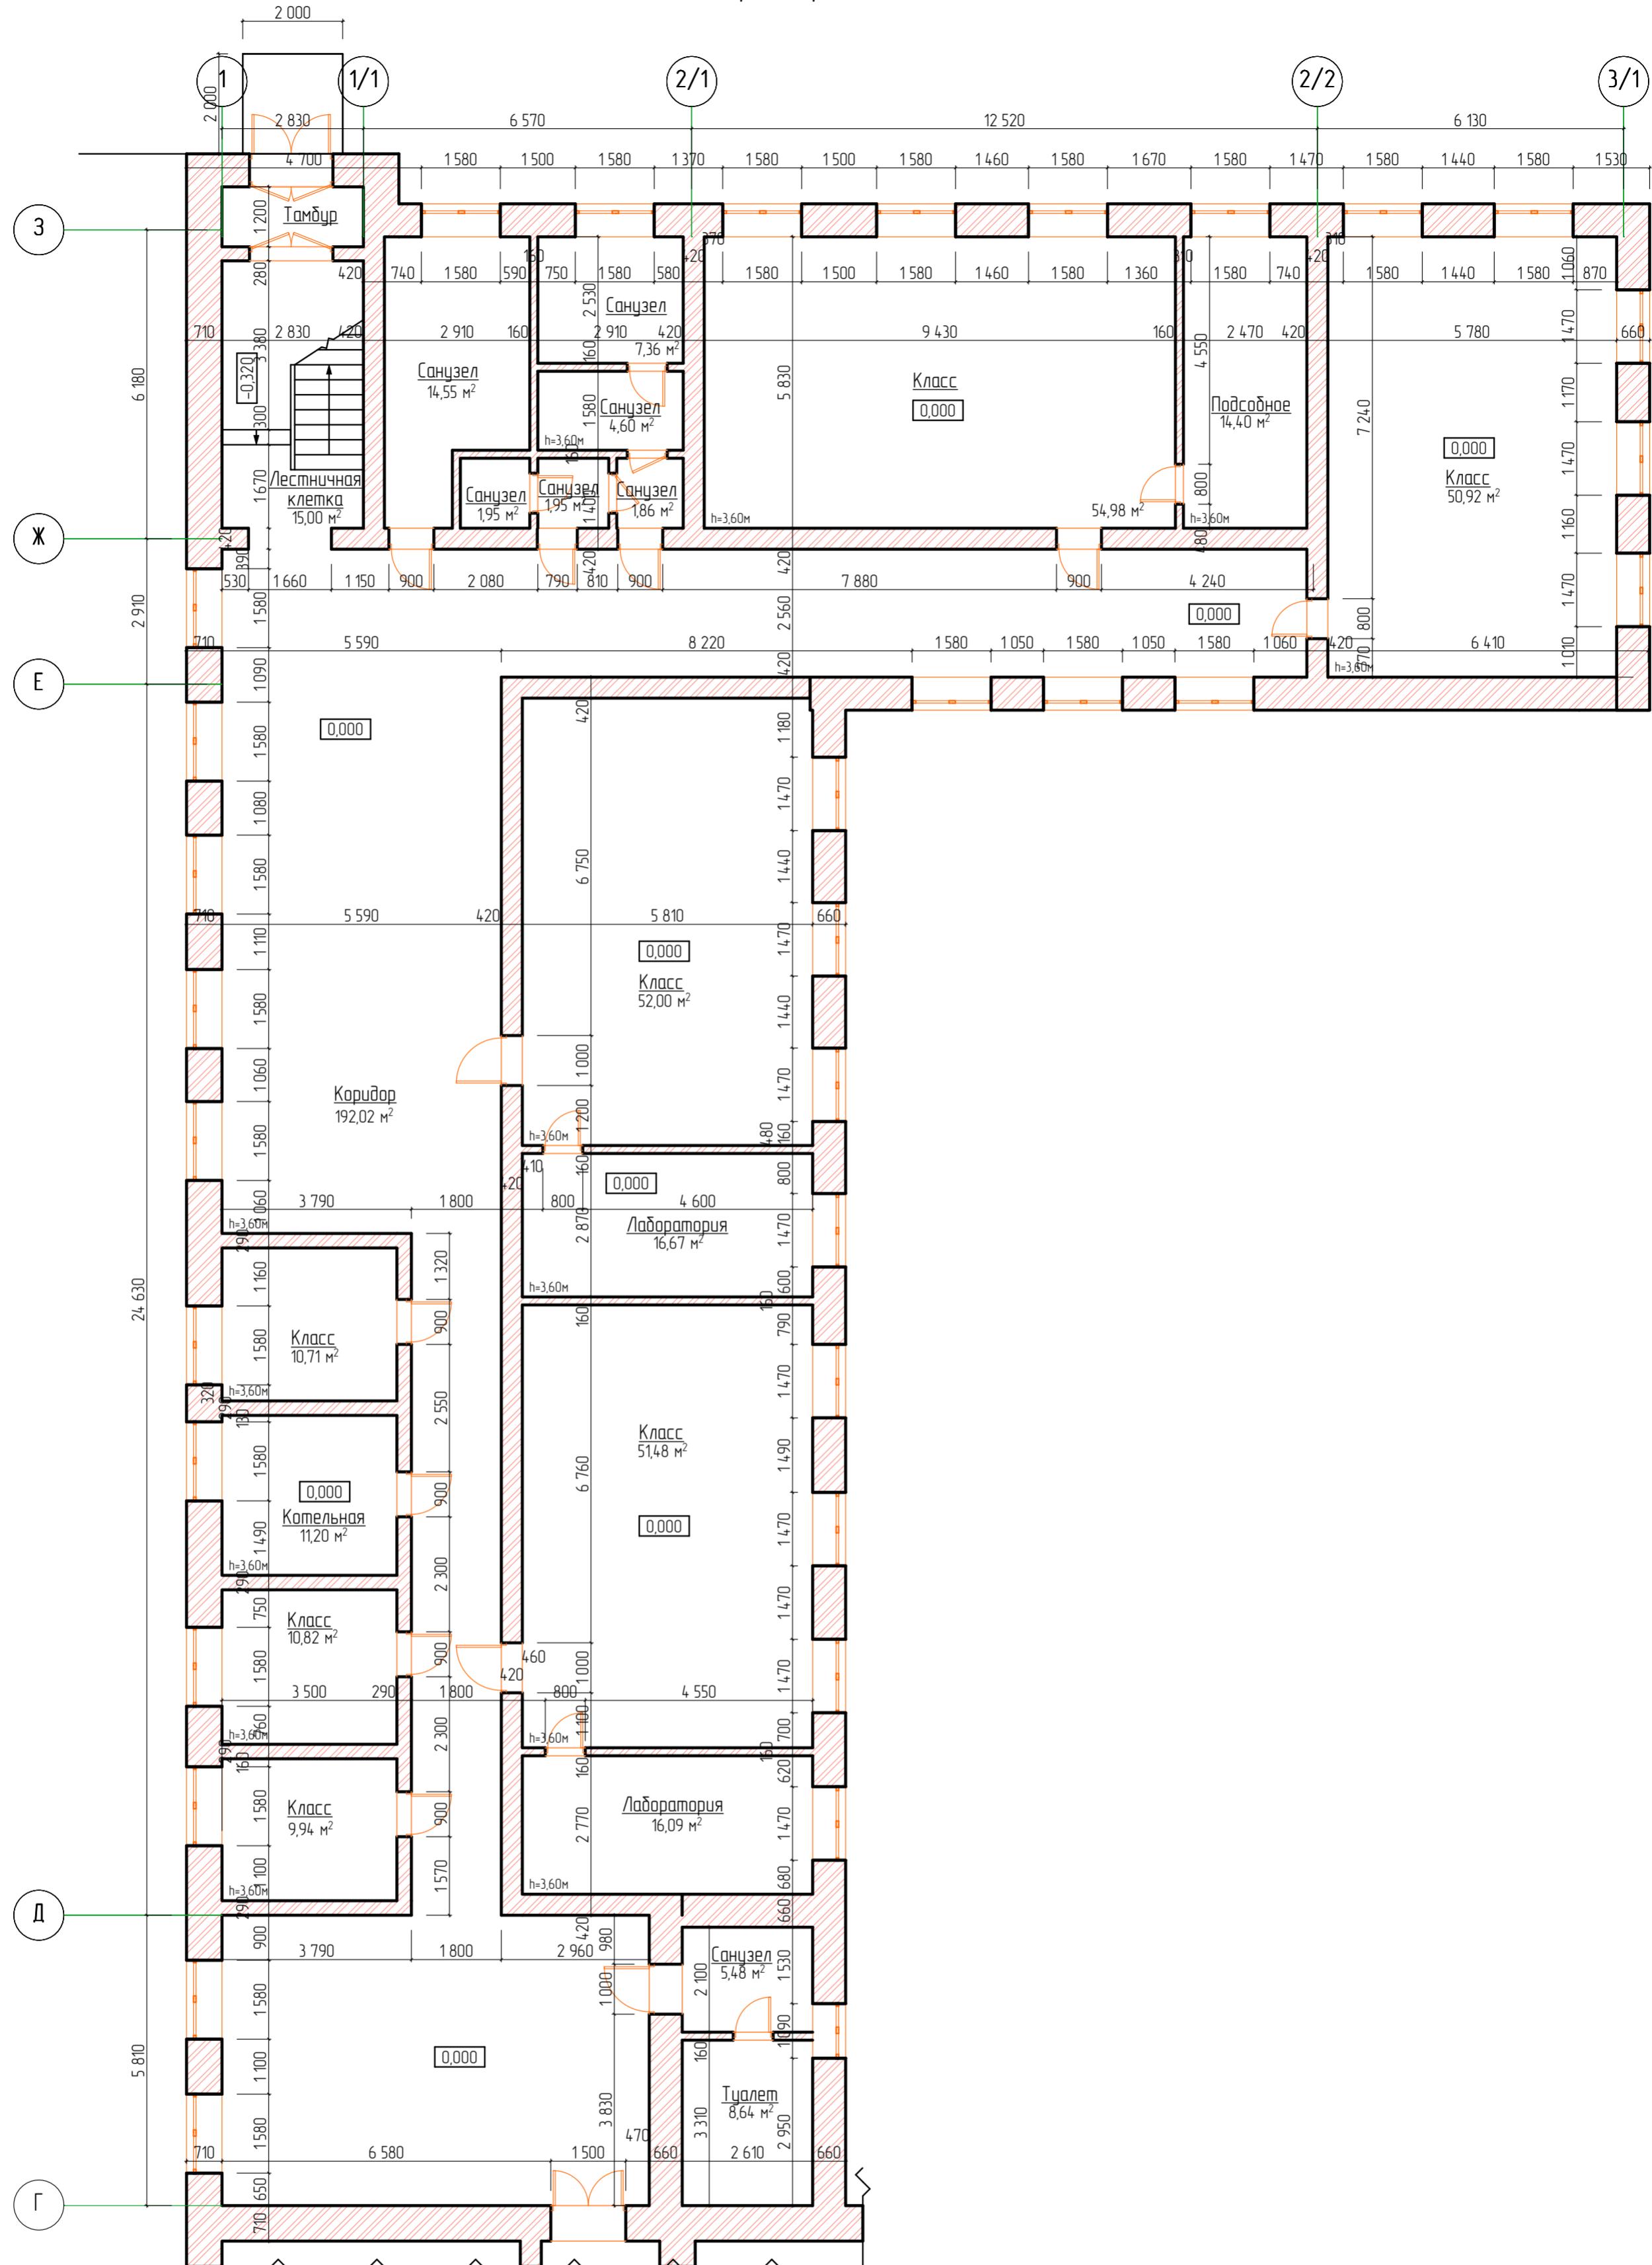


Согласовано	
№ подл	Подп. и дата

28-2022-854П-ГЧ					
«Выполнение комплексного капитального ремонта здания МОУ Нижнеполтавская СОШ»					
Изм	Кол.уч	Лист	№ док	Подпись	Дата
Разработал	Коленко И.И.				20.06.22
Проверил	Каширин С.С.				20.06.22
Проверил	Каширин А.С.				20.06.22
Н. контр	Каширин С.С.				20.06.22
Общественное здание					
Стадия	Лист	Листов			
П	8				
План первого этажа Литера А1 в осях "1-3/1" и "Г-3" (обмерные работы)					
ООО "КАДИ" г. Благовещенск					

План первого этажа Литера А2 в осях "5-12"/"А/А-Г/Г"
(обмерные работы)

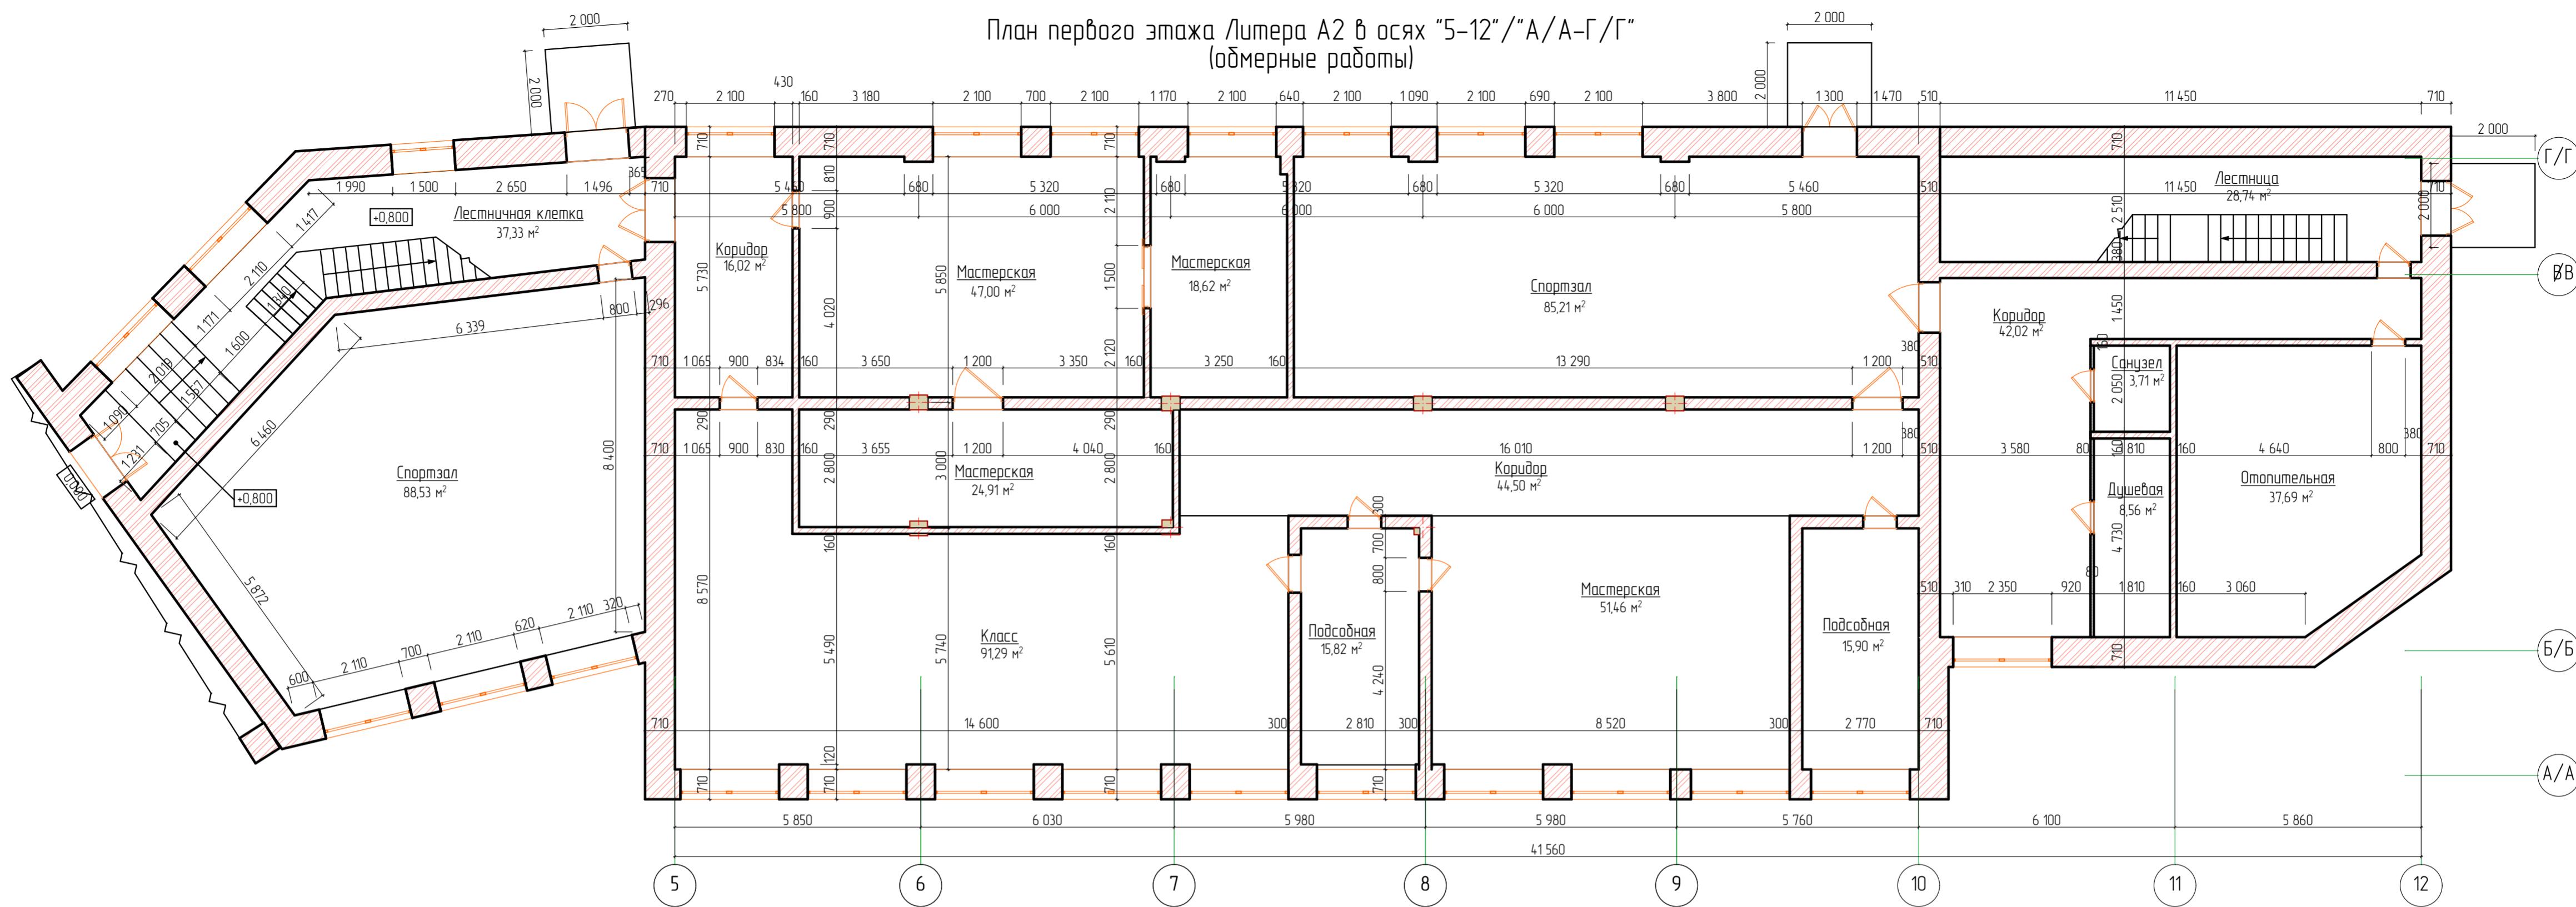

План пристройки ("ТИР") (обмерные работы)

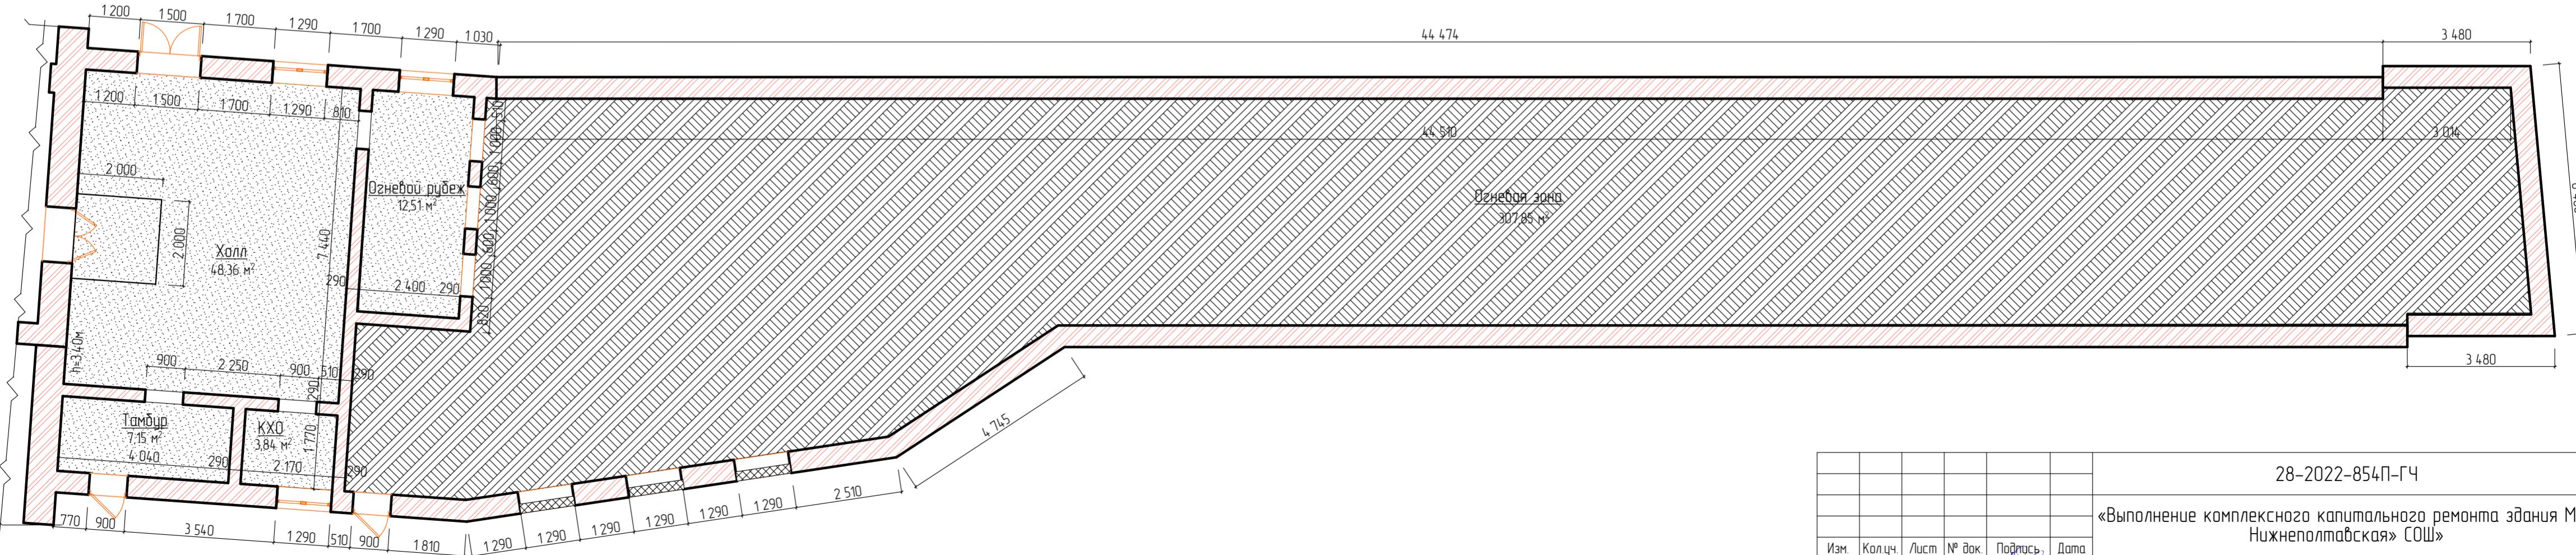

28-2022-854П-ГЧ

«Выполнение комплексного капитального ремонта здания МОУ Нижнеполтавская СОШ»

Изм.	Кол.уч.	Лист	№ док.	Подпись,	Дата
Разработчик	Коленко И.И.				20.06.22
Проверил	Каширин С.С.				20.06.22
Проверил	Каширин А.С.				20.06.22
Н. контр	Каширин С.С.				20.06.22


Общественное здание

Стадия П Лист 9 Листов

План первого этажа в осях 1-4/А-3
План пристройки "ТИР"
(обмерные работы)

ООО "КАДИ"
г. Благовещенск

План второго этажа Литера А в осях "1-4" и "А-Г"
(обмерные работы)

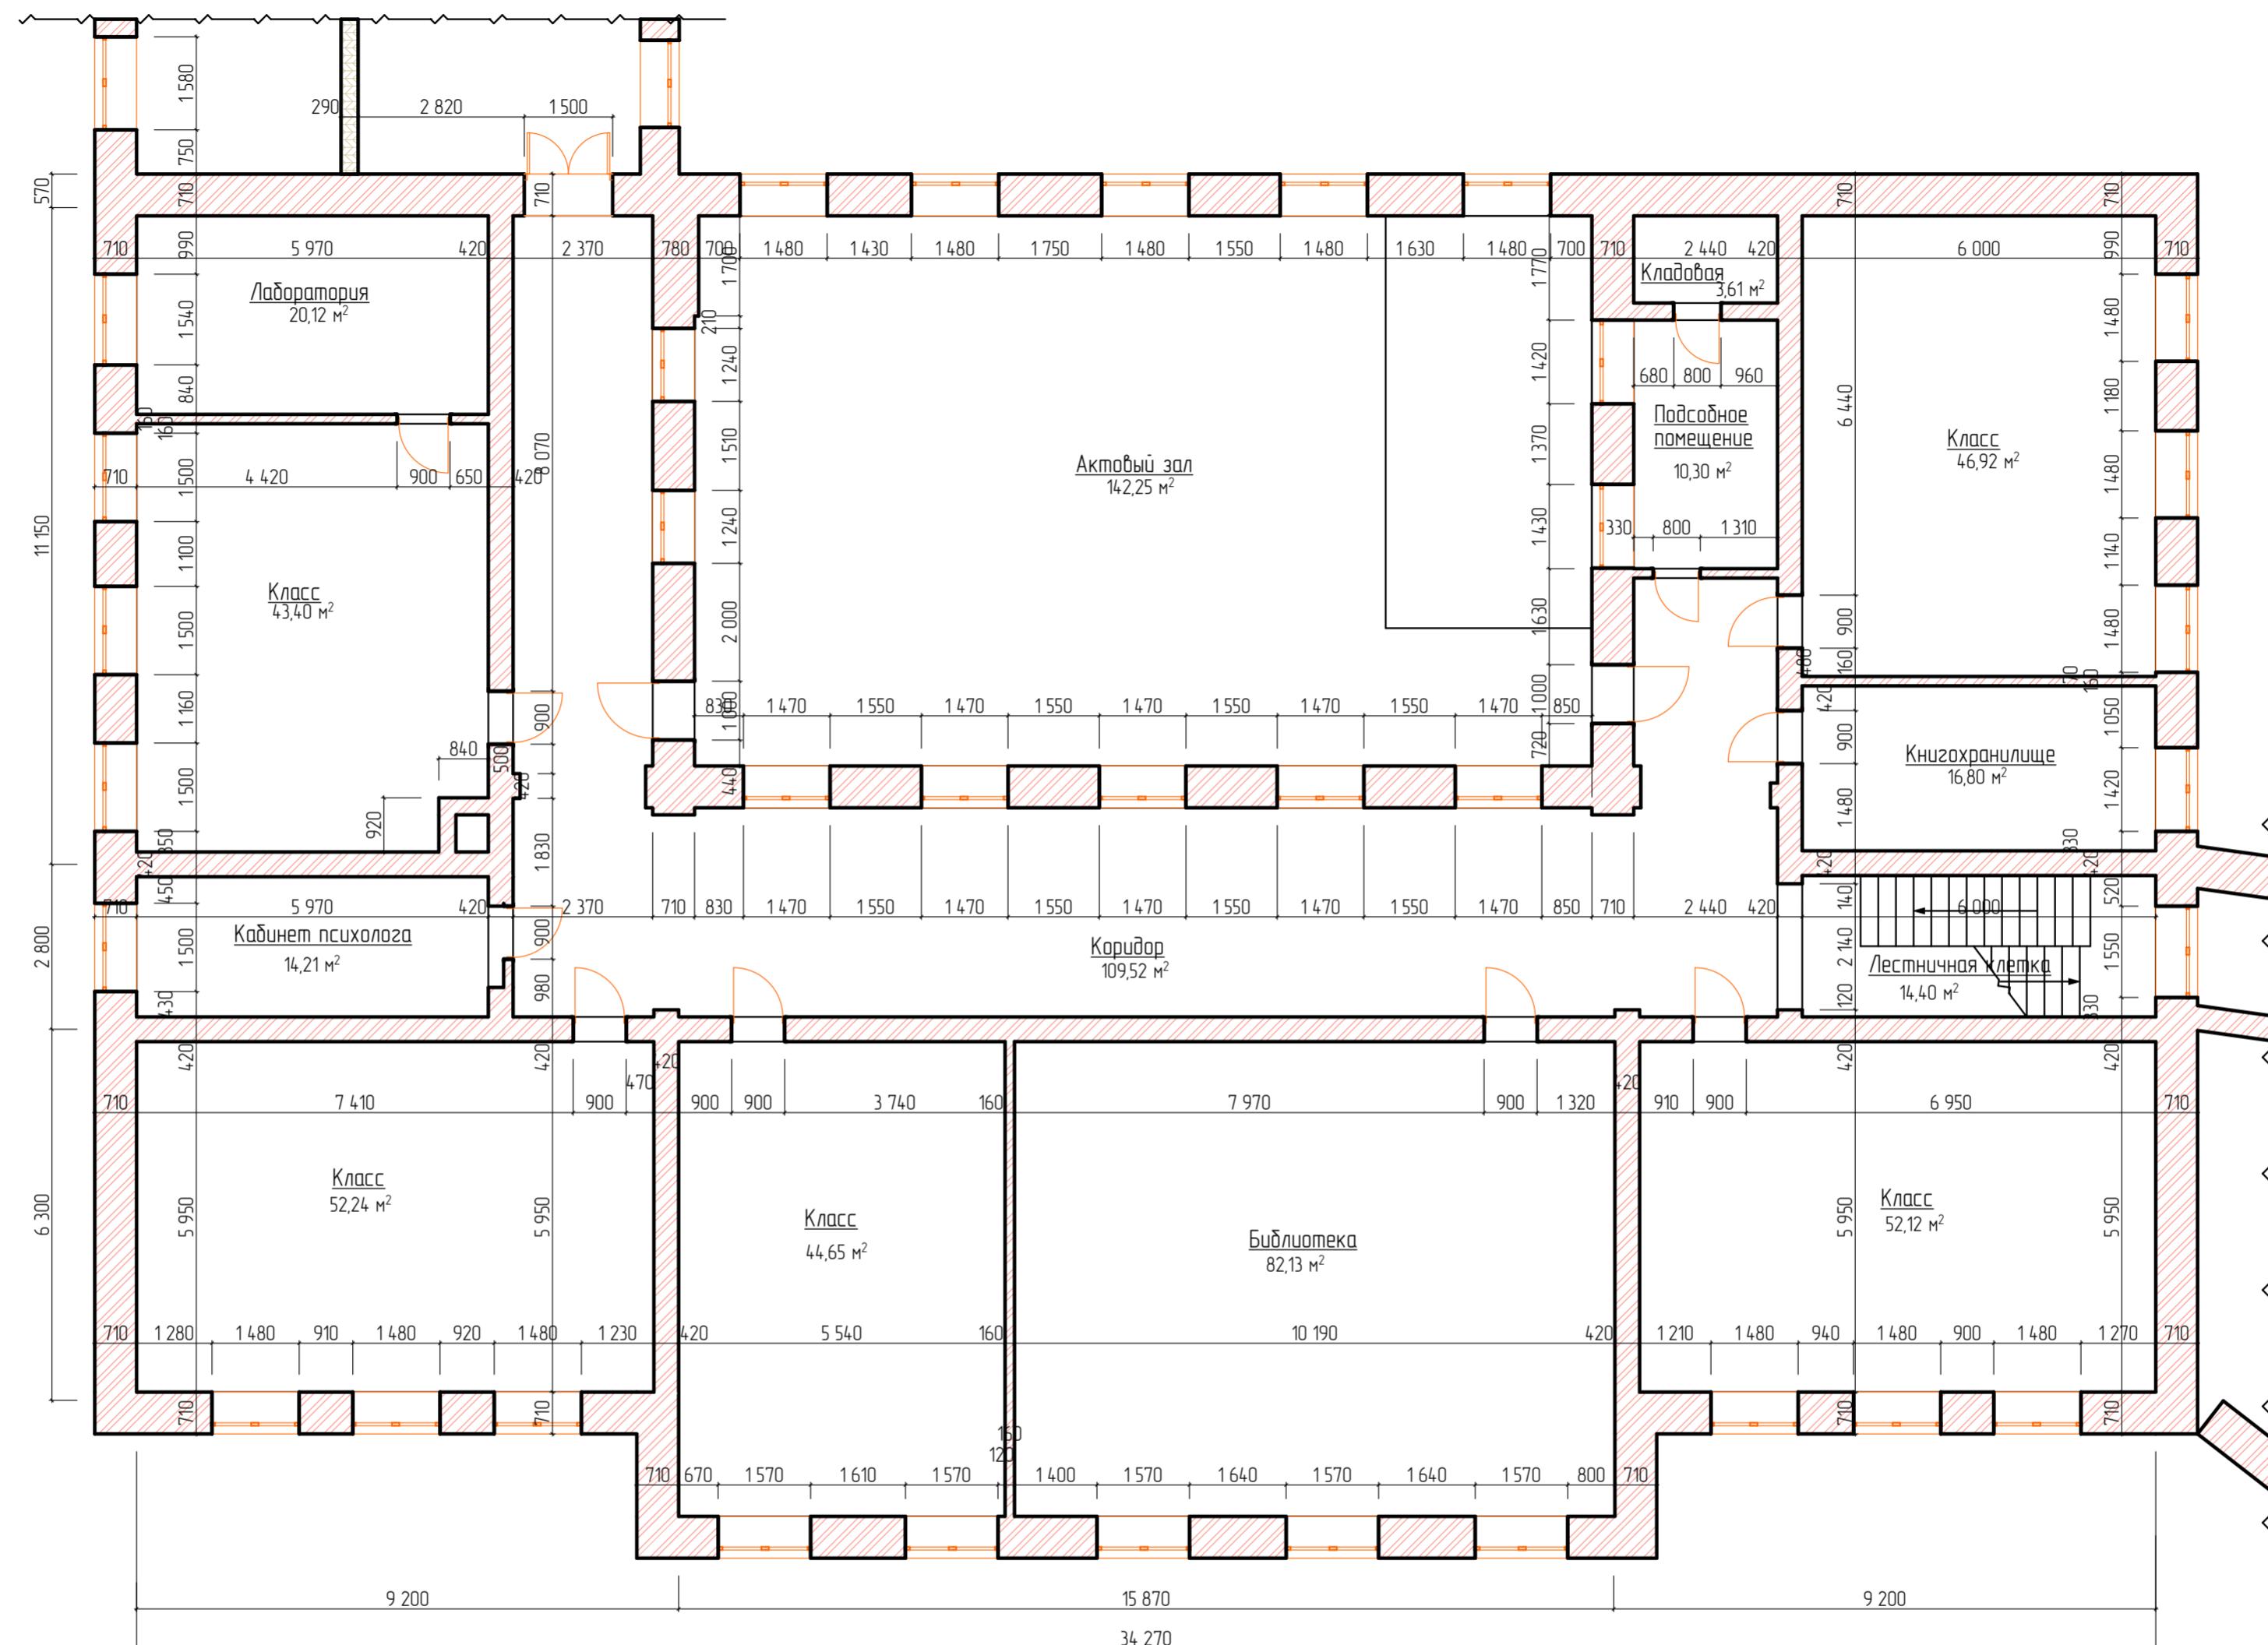

28-2022-854П-ГЧ

«Выполнение комплексного капитального ремонта здания МОУ
Нижнеполтавская СОШ»

Изм.	Колич.	Лист	№ док.	Подпись	Дата
Разработал	Коленко И.И.				20.06.22
Проверил	Каширин С.С.			Смирнов	20.06.22
Проверил	Каширин А.С.			Смирнов	20.06.22
Н. контр	Каширин С.С.			Смирнов	20.06.22

Общественное здание


Страница Лист

П 10

План второго этажа Литера А в
осях "1-4" и "А-Г"
(обмерные работы)

ООО "КАДИ"
г. Благовещенск


План второго этажа Литера А1 в осях "1-3/1" и
"Г-3" (обмерные работы)

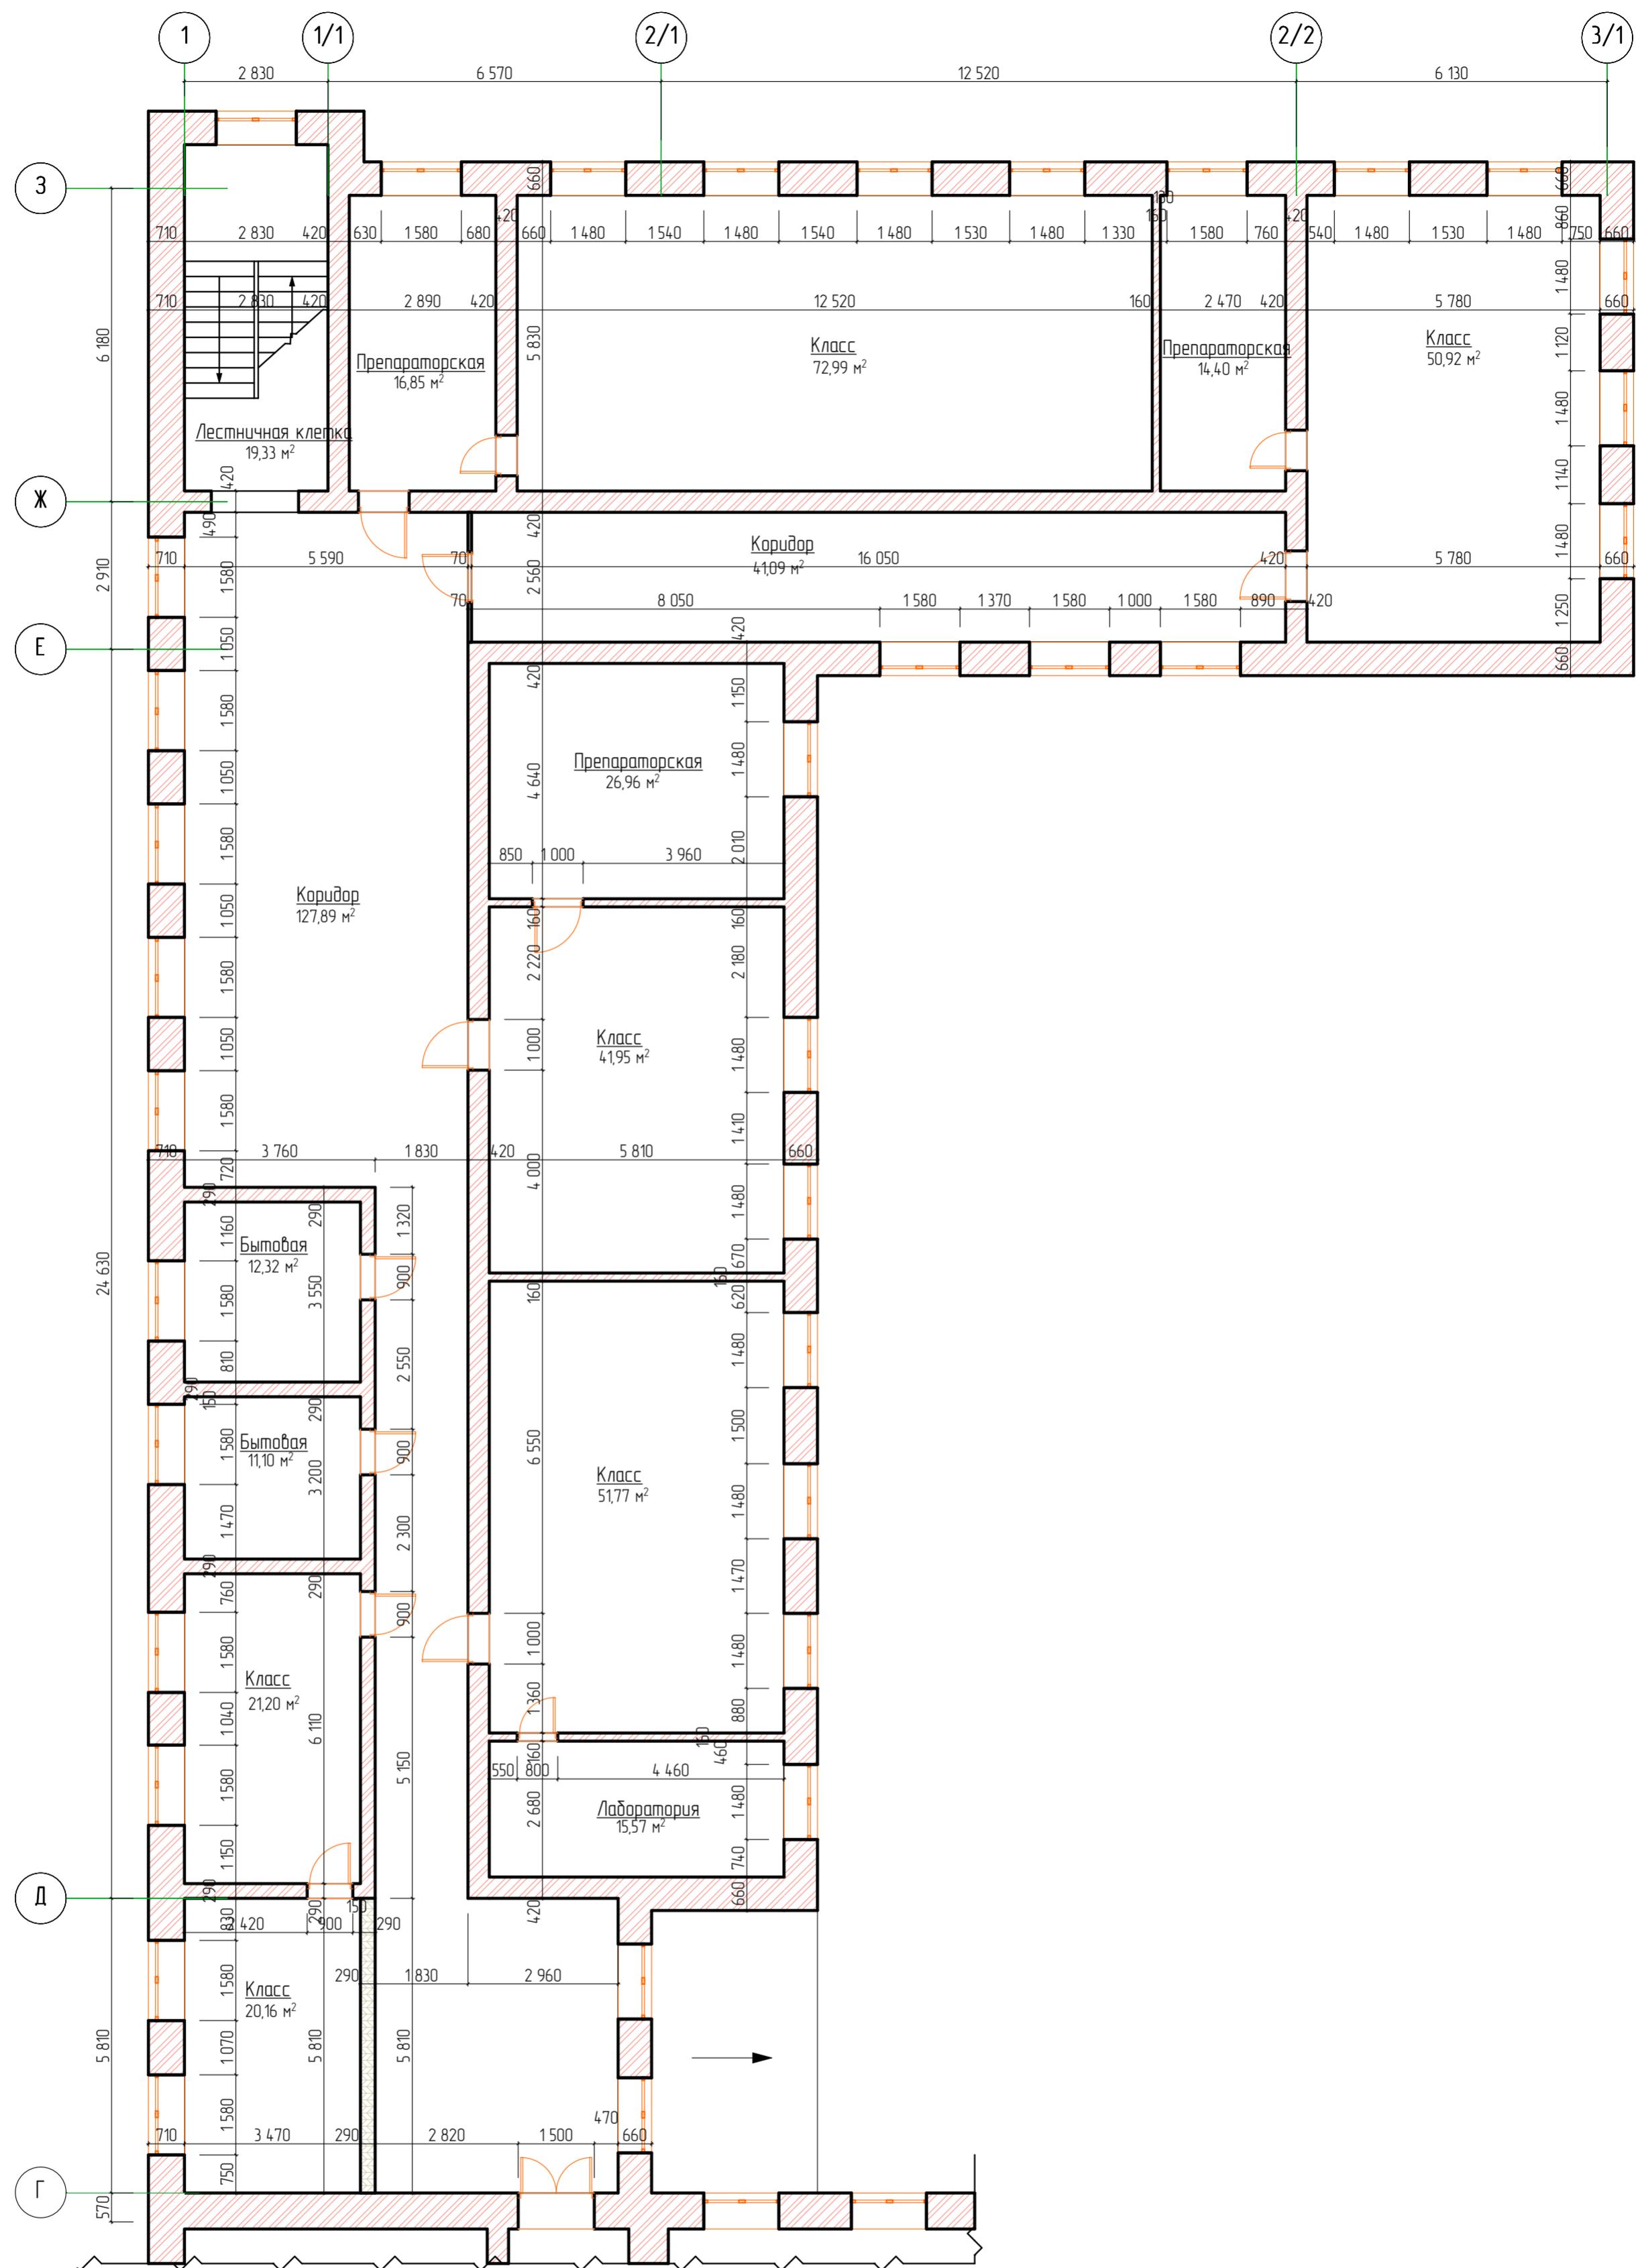

Согласовано	
№ подл	Подп. и дата
Взам. №	
Зам. №	
Согласовано	

28-2022-854П-ГЧ					
«Выполнение комплексного капитального ремонта здания МОУ Нижнеполтавская СОШ»					
Изм	Кол.уч	Лист	№ док	Подпись	Дата
Разработал	Коленко И.И.				20.06.22
Проверил	Каширин С.С.				20.06.22
Проверил	Каширин А.С.				20.06.22
Н.контр	Каширин С.С.				20.06.22
Общественное здание					
Стадия	Лист	Листов			
П	11				
План второго этажа Литера А1 в осях "1-3/1" и "Г-3" (обмерные работы)					
ООО "КАДИ" г. Благовещенск					

План второго этажа Литера А2 в осях "5-12"/"А/А-Г/Г"
(обмерные работы)


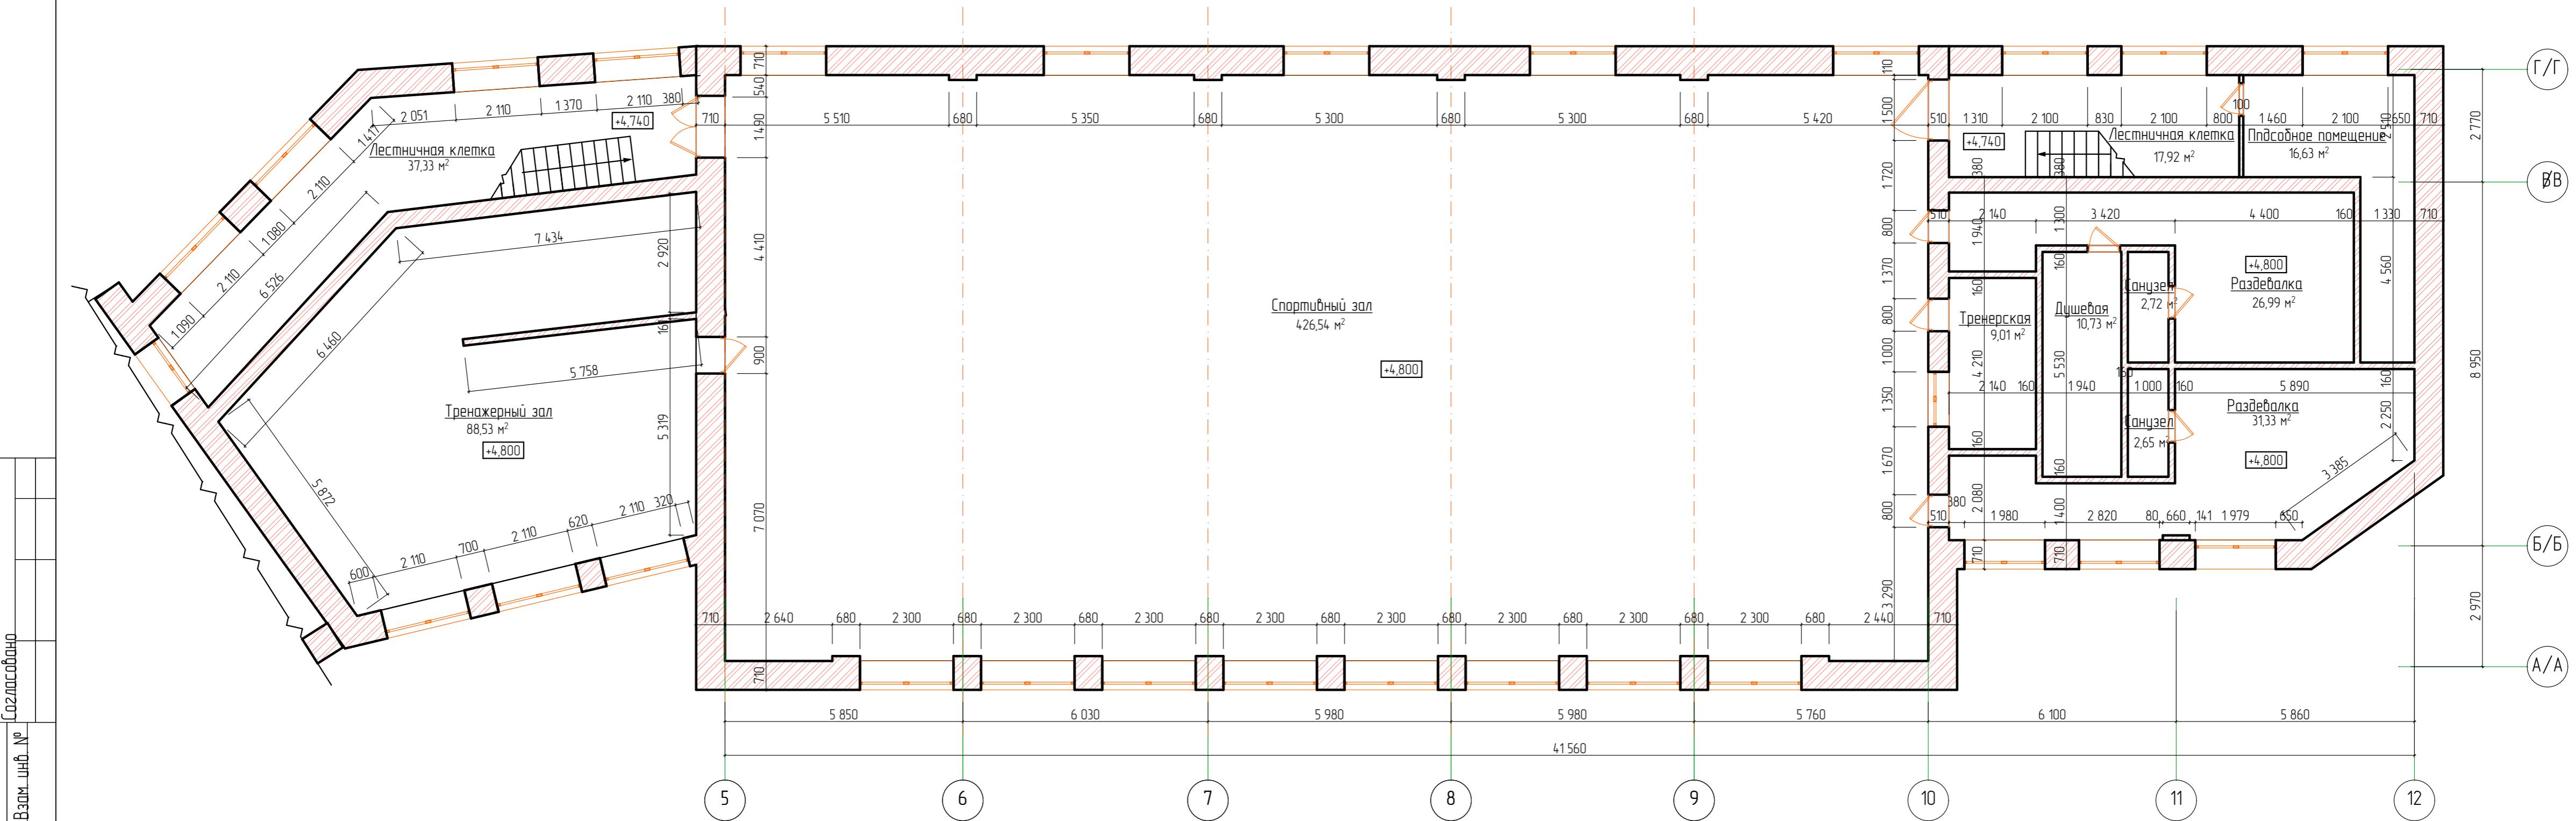


28-2022-854П-ГЧ

«Выполнение комплексного капитального ремонта здания МОУ Нижнеполтавская СОШ»

Изм.	Кол.уч.	Лист	№ док.	Подпись	Дата	Стадия	Лист	Листов
Разработал	Коленко И.И.			Каширин С.С.	20.06.22	Общественное здание		
Проверил				Каширин С.С.	20.06.22			
Проверил				Каширин А.С.	20.06.22			
Н. контр.				Каширин С.С.	20.06.22	План второго этажа Литера А2 в осях "5-12"/"А/А-Г/Г" (обмерные работы)	12	12
						ООО "КАДИ"		
						г. Благовещенск		

Схема расположения вентиляционных шахт
в чердачном помещении Литера А в осях "1-4" и "А-Г"
(обмерные работы)

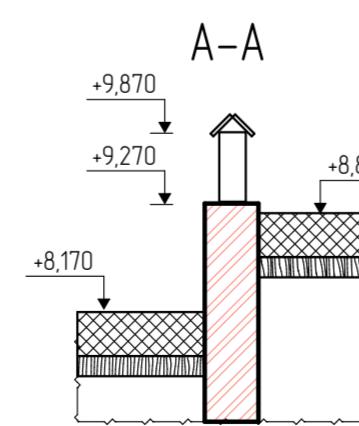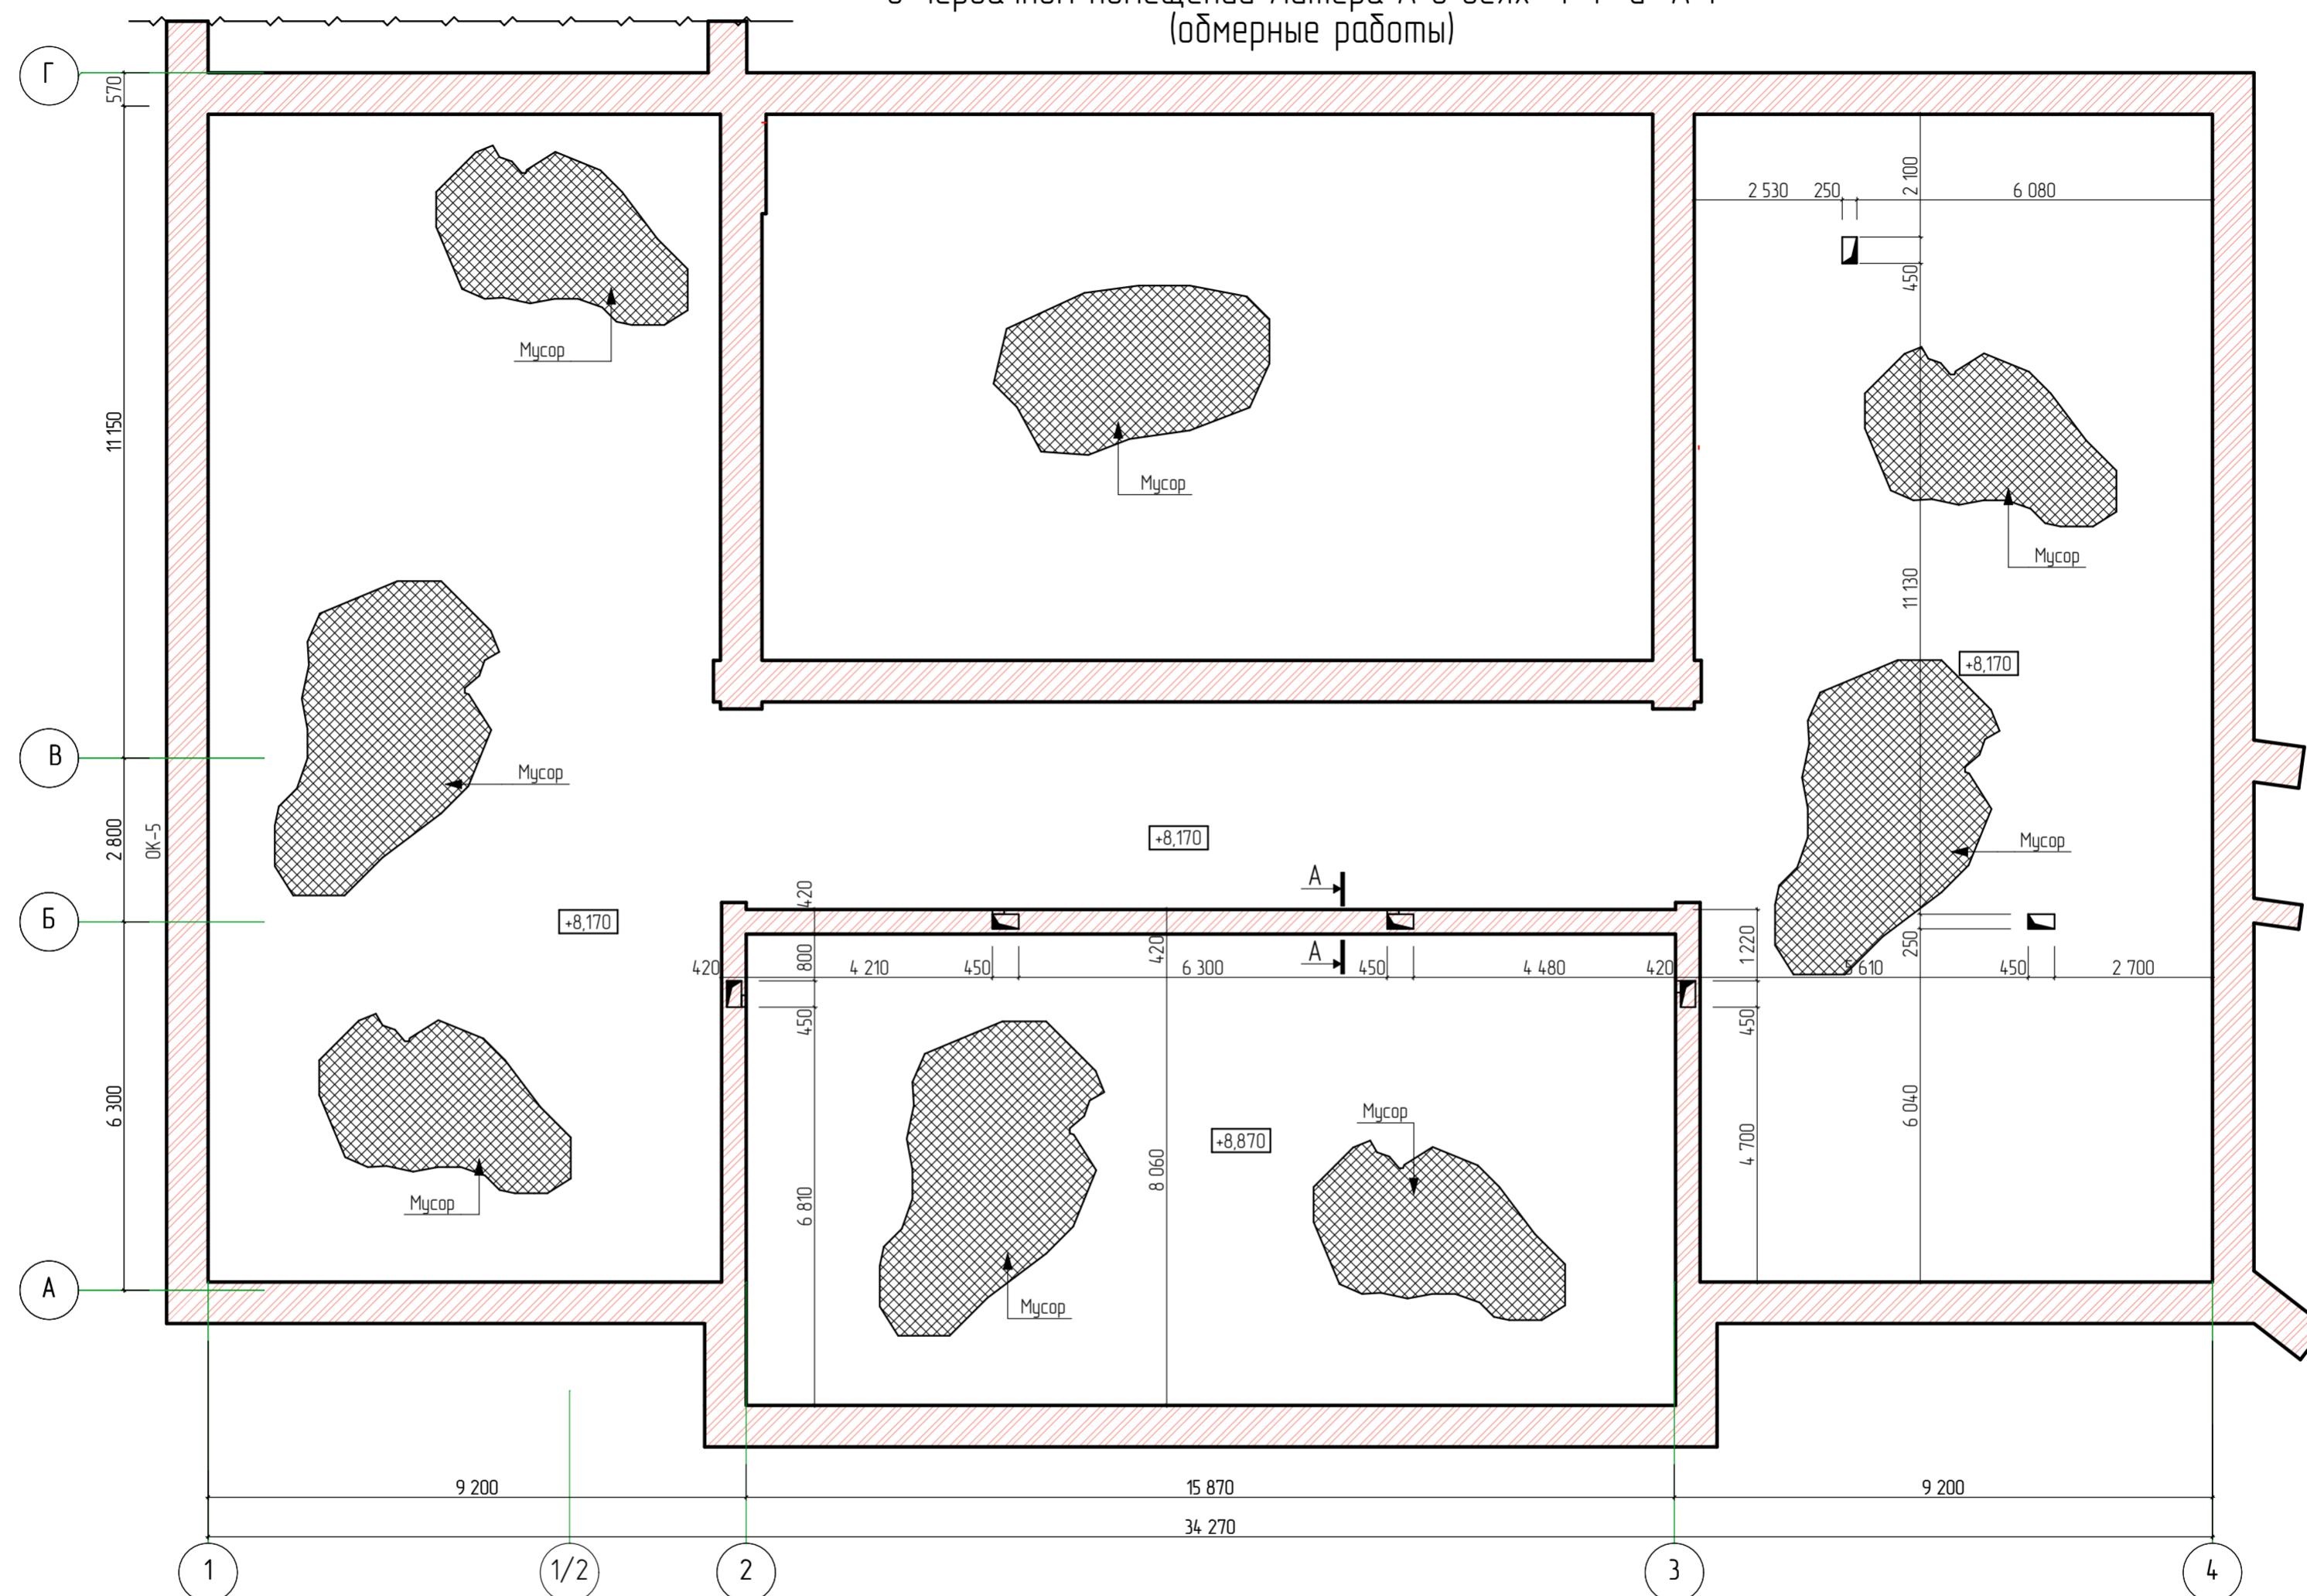

Условные обозначения:

- ▨ Мусор в виде птичьего помета
- Вентиляционная шахта (деревянная оштукатуренная)

28-2022-854П-ГЧ

«Выполнение комплексного капитального ремонта здания МОУ Нижнеполтавская СОШ»


Общественное здание

Стойня	Лист	Листов
П	13	

Схема расположения вентиляционных шахт в чердачном помещении Литера А в осях "1-4" и "А-Г" (обмерные работы)


ООО "КАДИ"
г. Благовещенск

**Схема расположения вентиляционных шахт
в чердачном помещении Литера А1 в осях "1-3/1" и "Г-3"
(обмерные работы)**

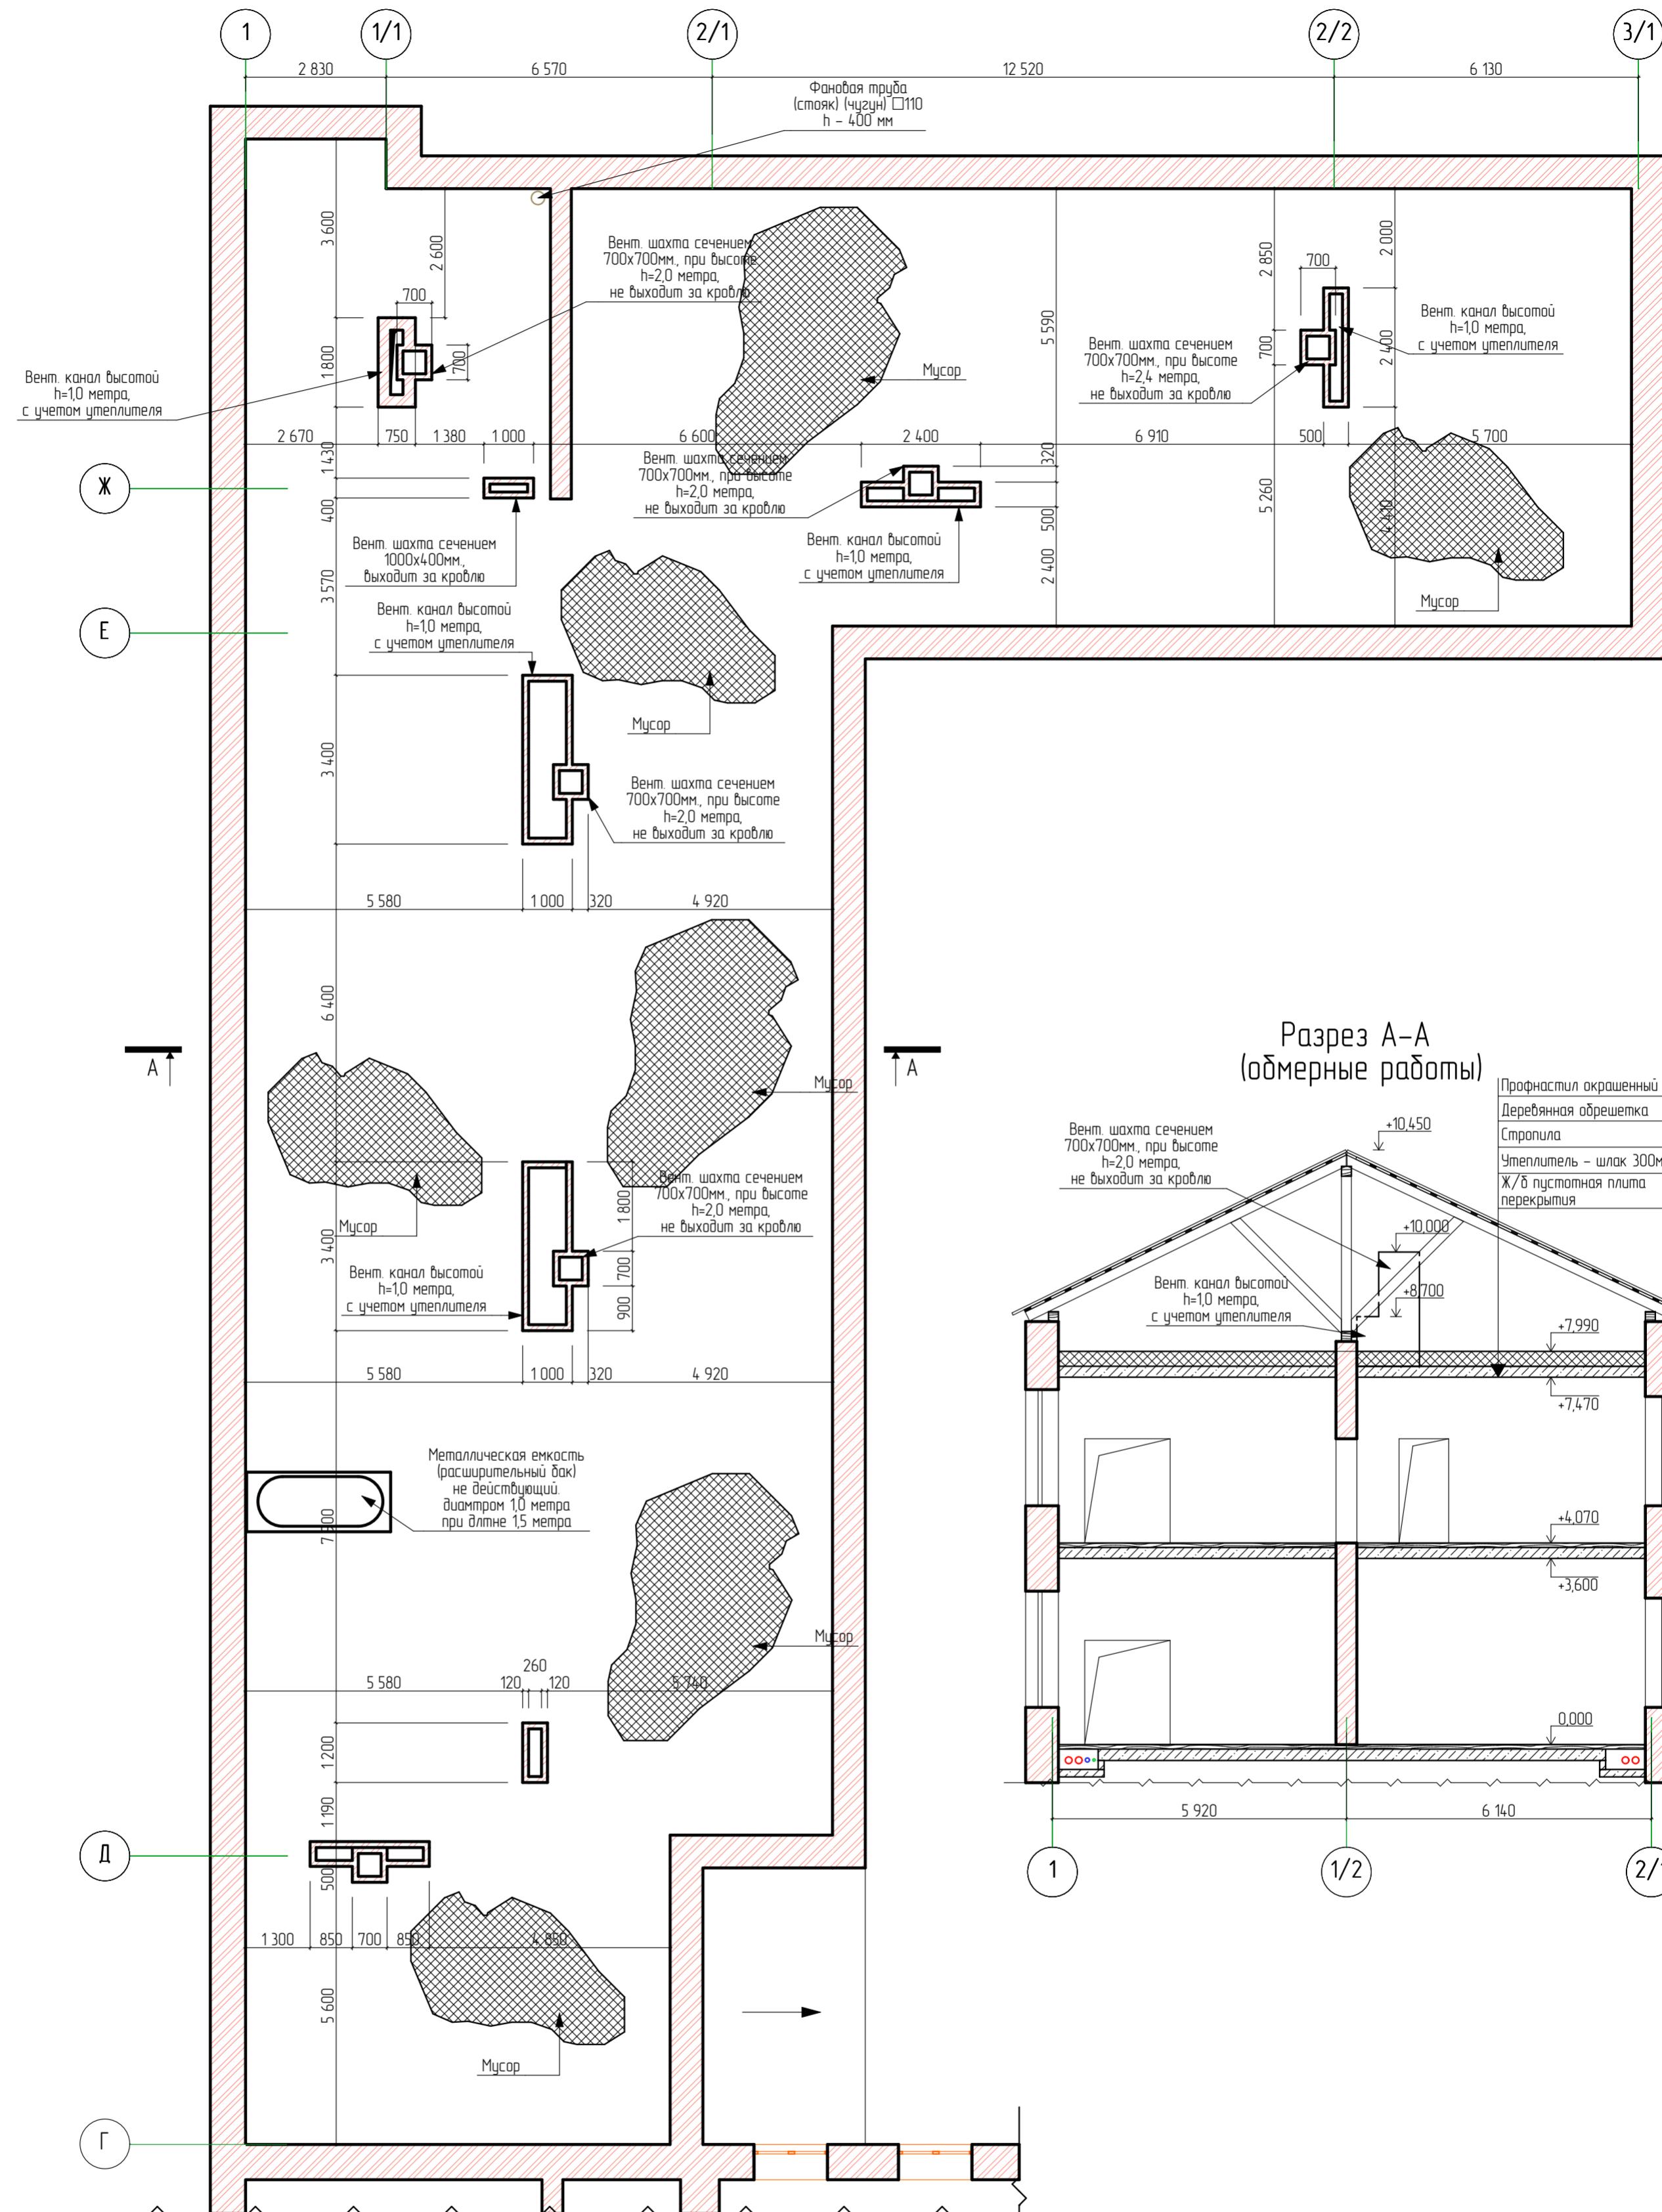

28-2022-854П-ГЧ					
«Выполнение комплексного капитального ремонта здания МОУ Нижнеполтавская СОШ»					
Общественное здание				Стадия	Лист
				П	14
Схема расположения вентиляционных шахт в чердачном помещении Литера А1 в осях "1-3/1" и "Г-3" (обмерные работы)				ООО "КАДИ" г. Благовещенск	

**Схема расположения вентиляционных шахт
в чердачном помещении Литера А2 в осях "5-12"/"А/А-
Г/Г" (обмерные работы)**

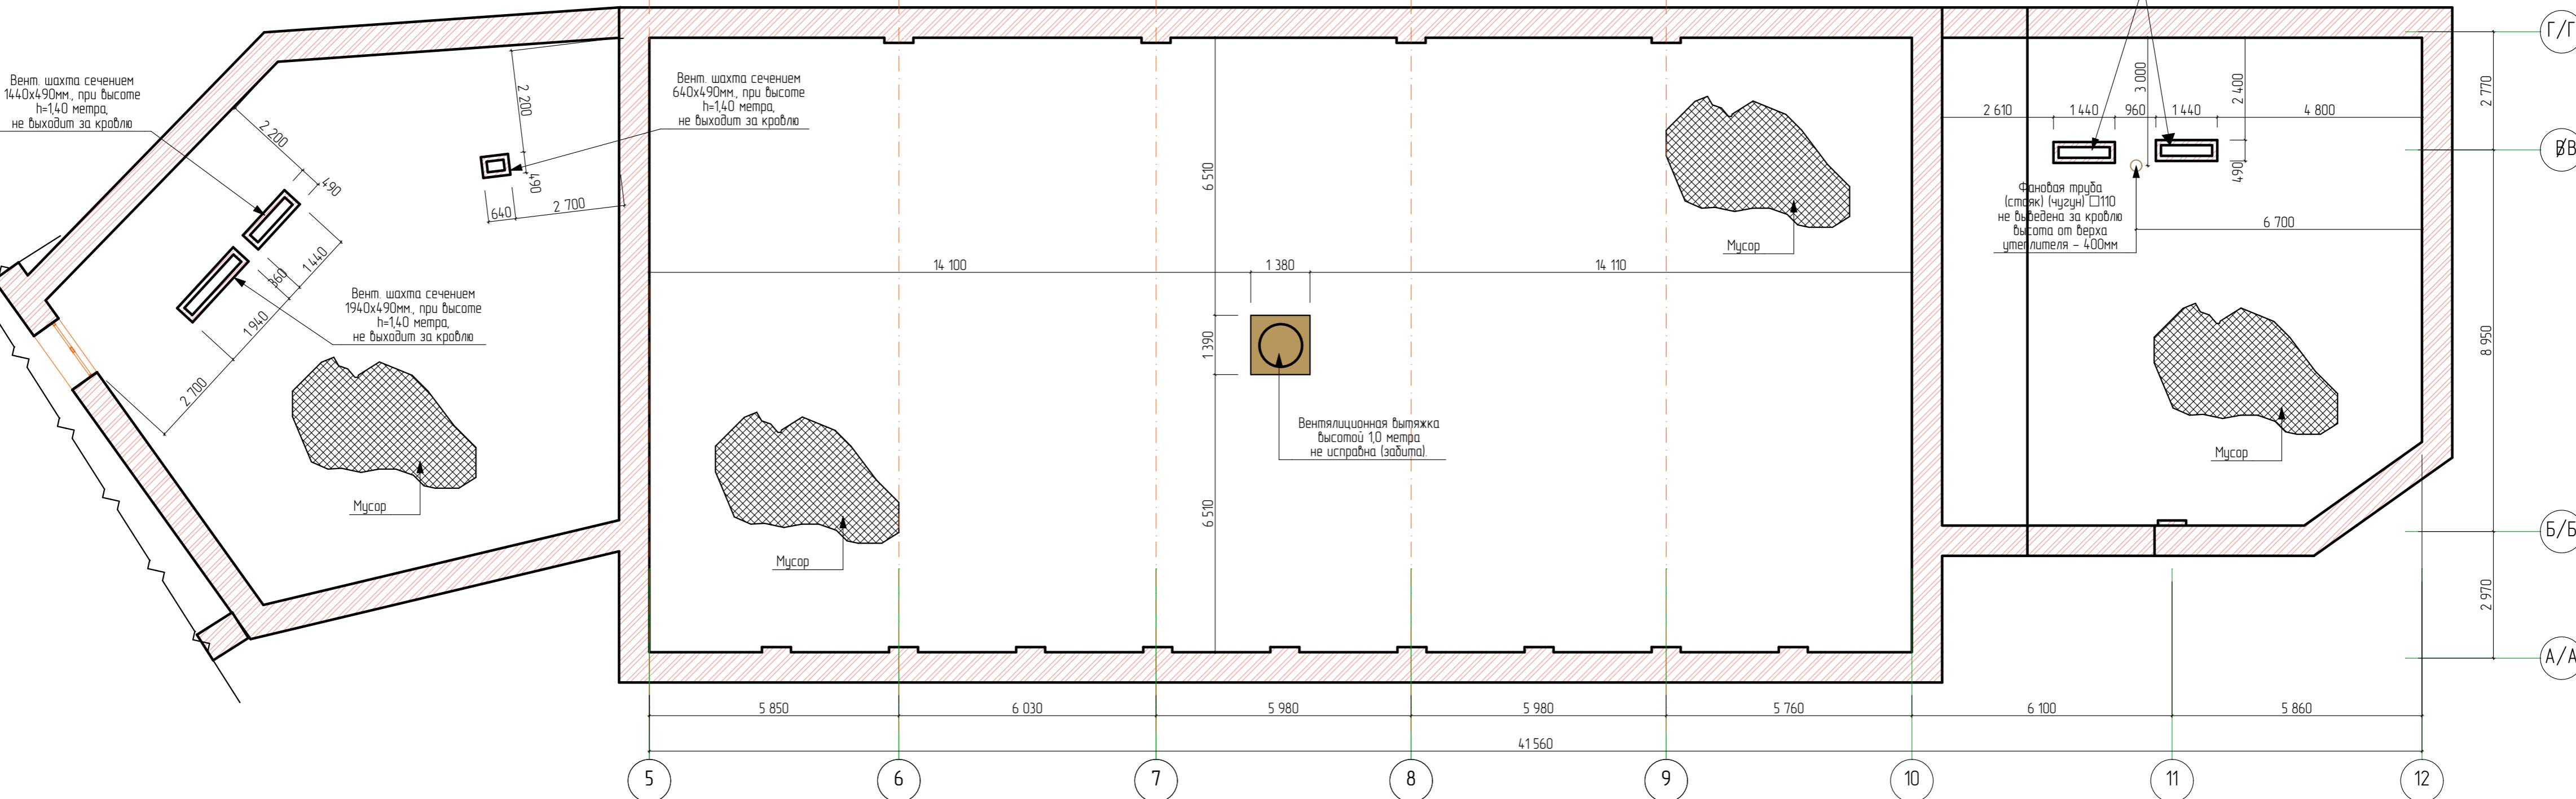

28-2022-854П-ГЧ

«Выполнение комплексного капитального ремонта здания МОУ
Нижнеполтавская СОШ»

Изм.	Кол.уч.	Лист	№ док.	Подпись	Дата
Разработал	Коленко И.И.				20.06.22
Проверил	Каширин С.С.				20.06.22
Проверил	Каширин А.С.				20.06.22
Н. контр	Каширин С.С.				20.06.22


Общественное здание

Стадия	Лист	Листов
П	15	

Схема расположения вентиляционных шахт
в чердачном помещении Литера А2 в осях "5-12"/"А/А-Г/Г" (обмерные работы)

ООО "КАДИ"
г. Благовещенск


План кровли Литера А1 в осях "1-3/1" и "Г-3" (обмерные работы)

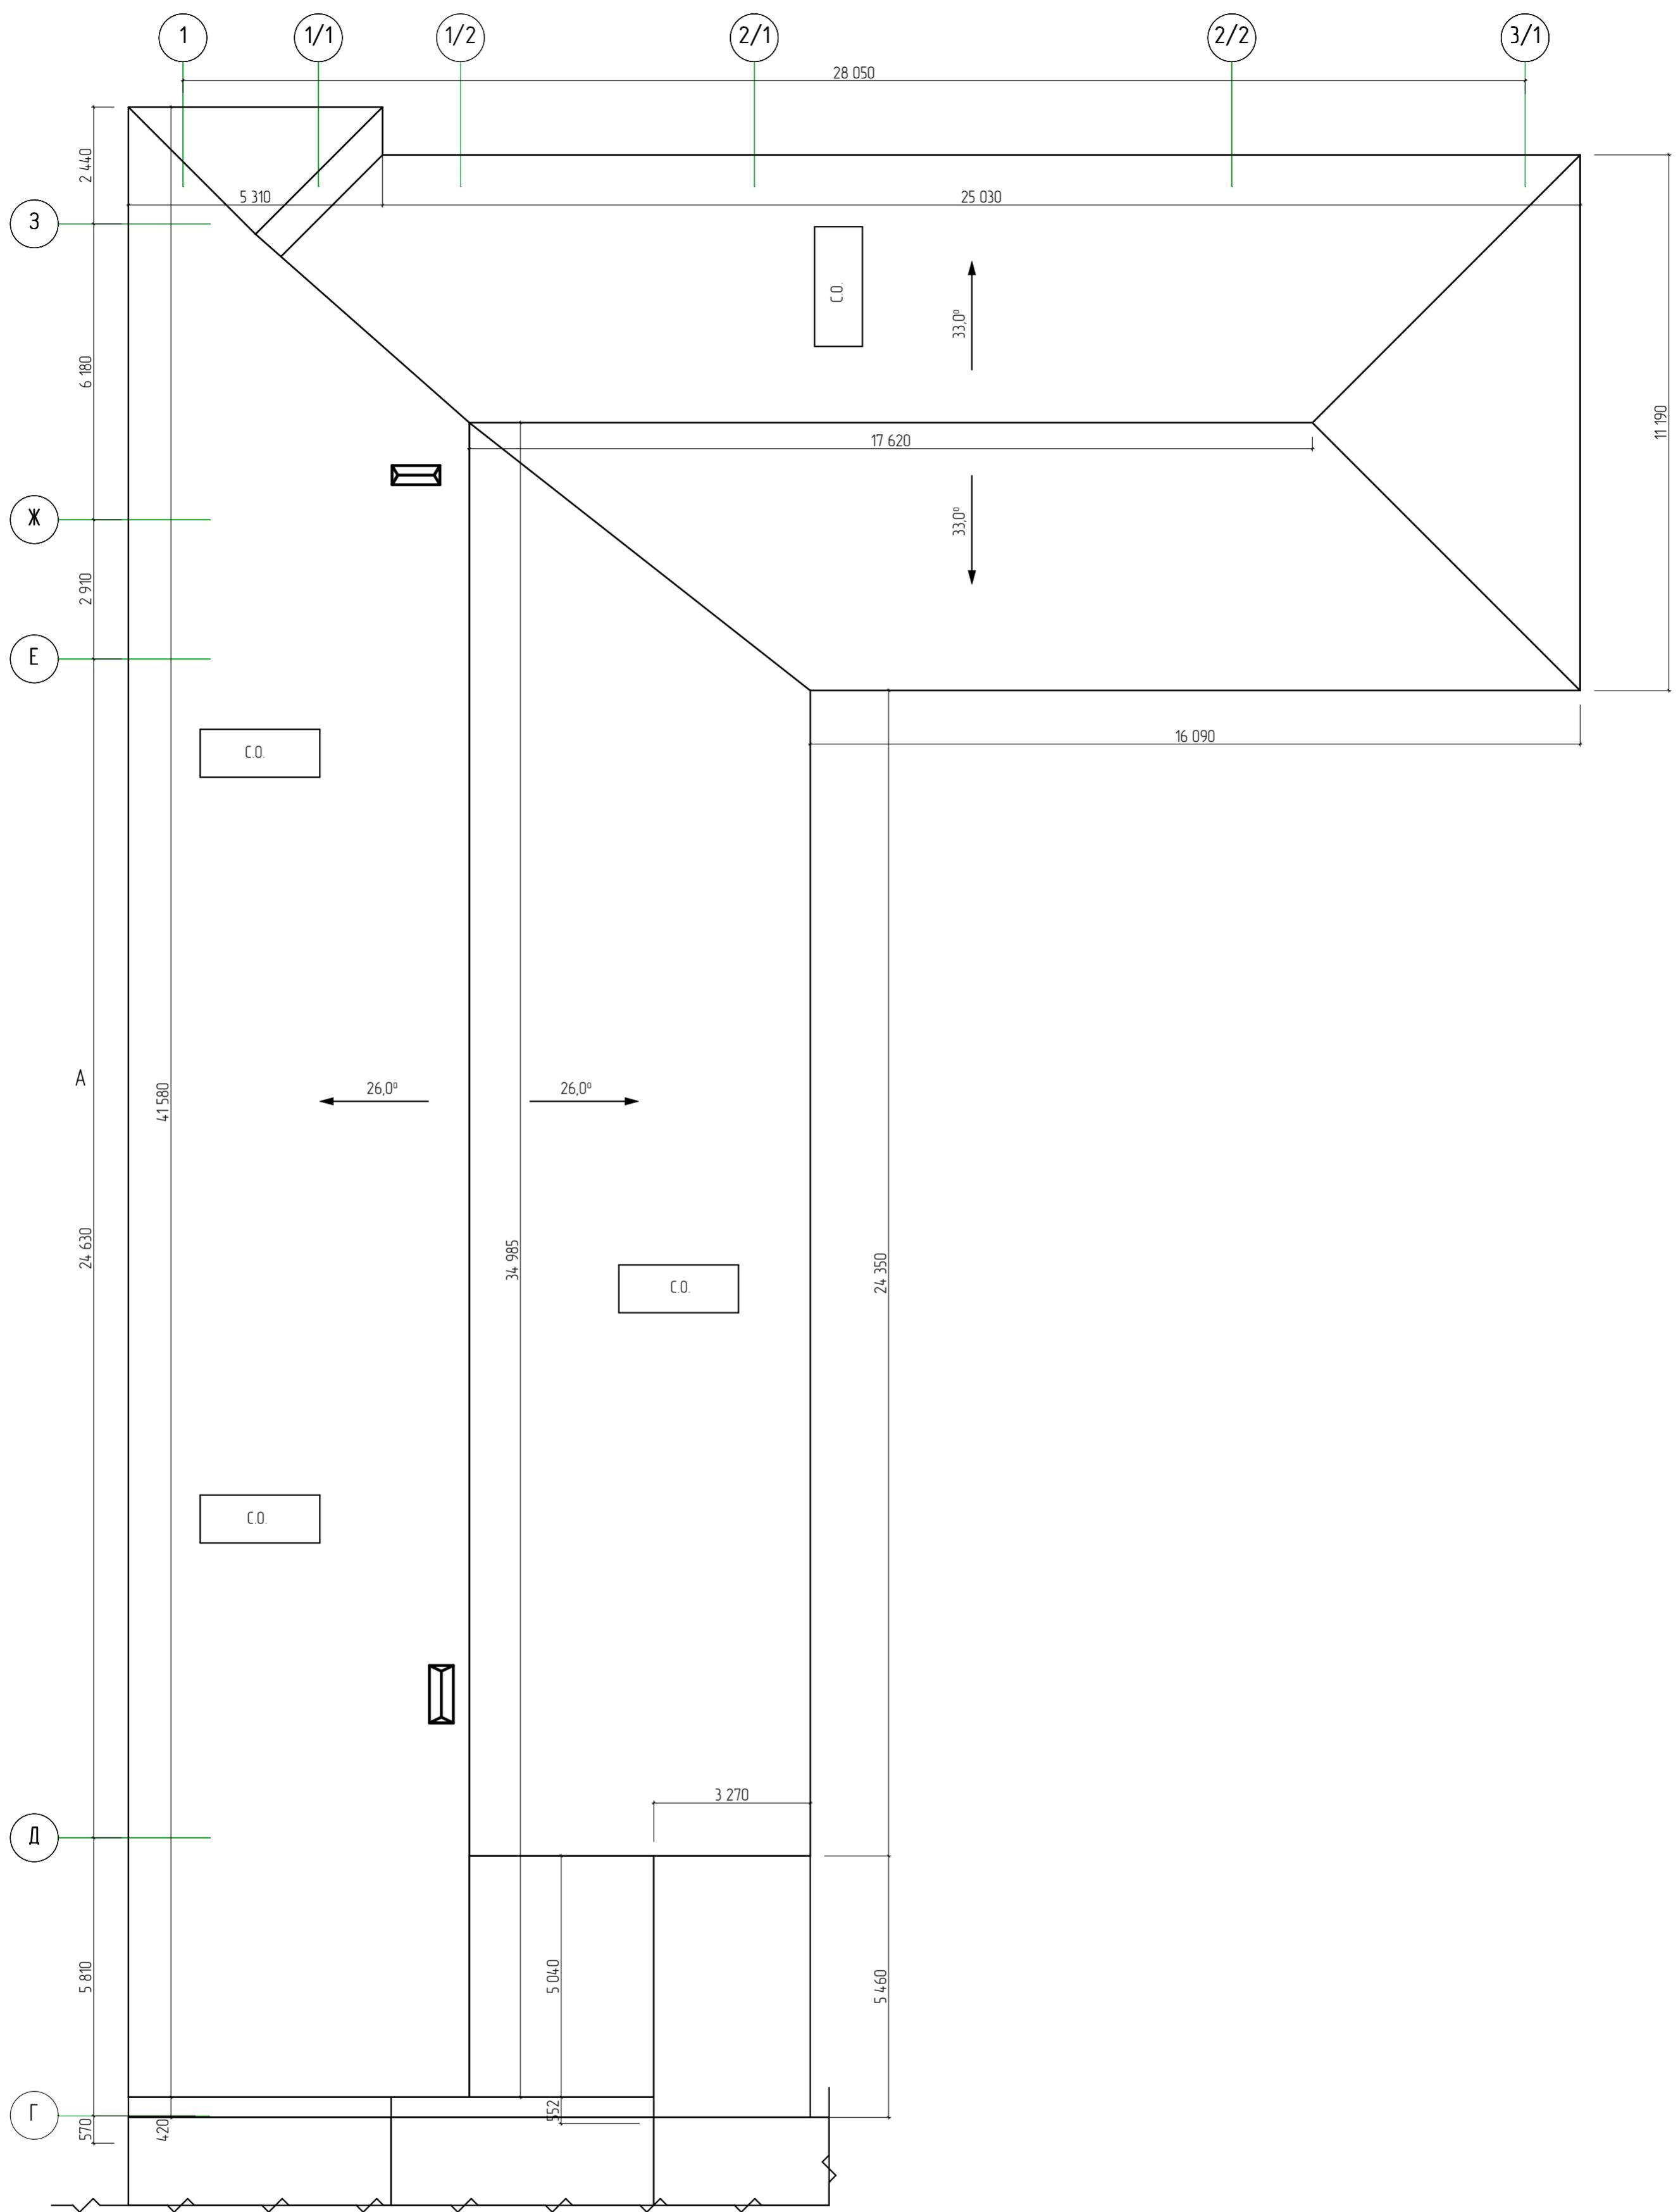

Согласовано		Взам. штамп №	Подпись и дата

28-2022-854П-ГЧ								
«Выполнение комплексного капитального ремонта здания МОУ Нижнеполтавская СОШ»								
Изм	Кол.уч	Лист	№ док	Подпись	Дата			
Разработал	Коленко И.И.		20.06.22					
Проверил	Каширин С.С.		20.06.22					
Проверил	Каширин А.С.		20.06.22					
Н. контр	Каширин С.С.		20.06.22					
Общественное здание					Стадия			
					П 16			
План кровли Литера А1 в осях "1-3/1" и "Г-3" (обмерные работы)					Листов			
					000 "КАДИ" г. Благовещенск			


План кровли Литера А в осях "1-4" и "А-Г"
(обмерные работы)

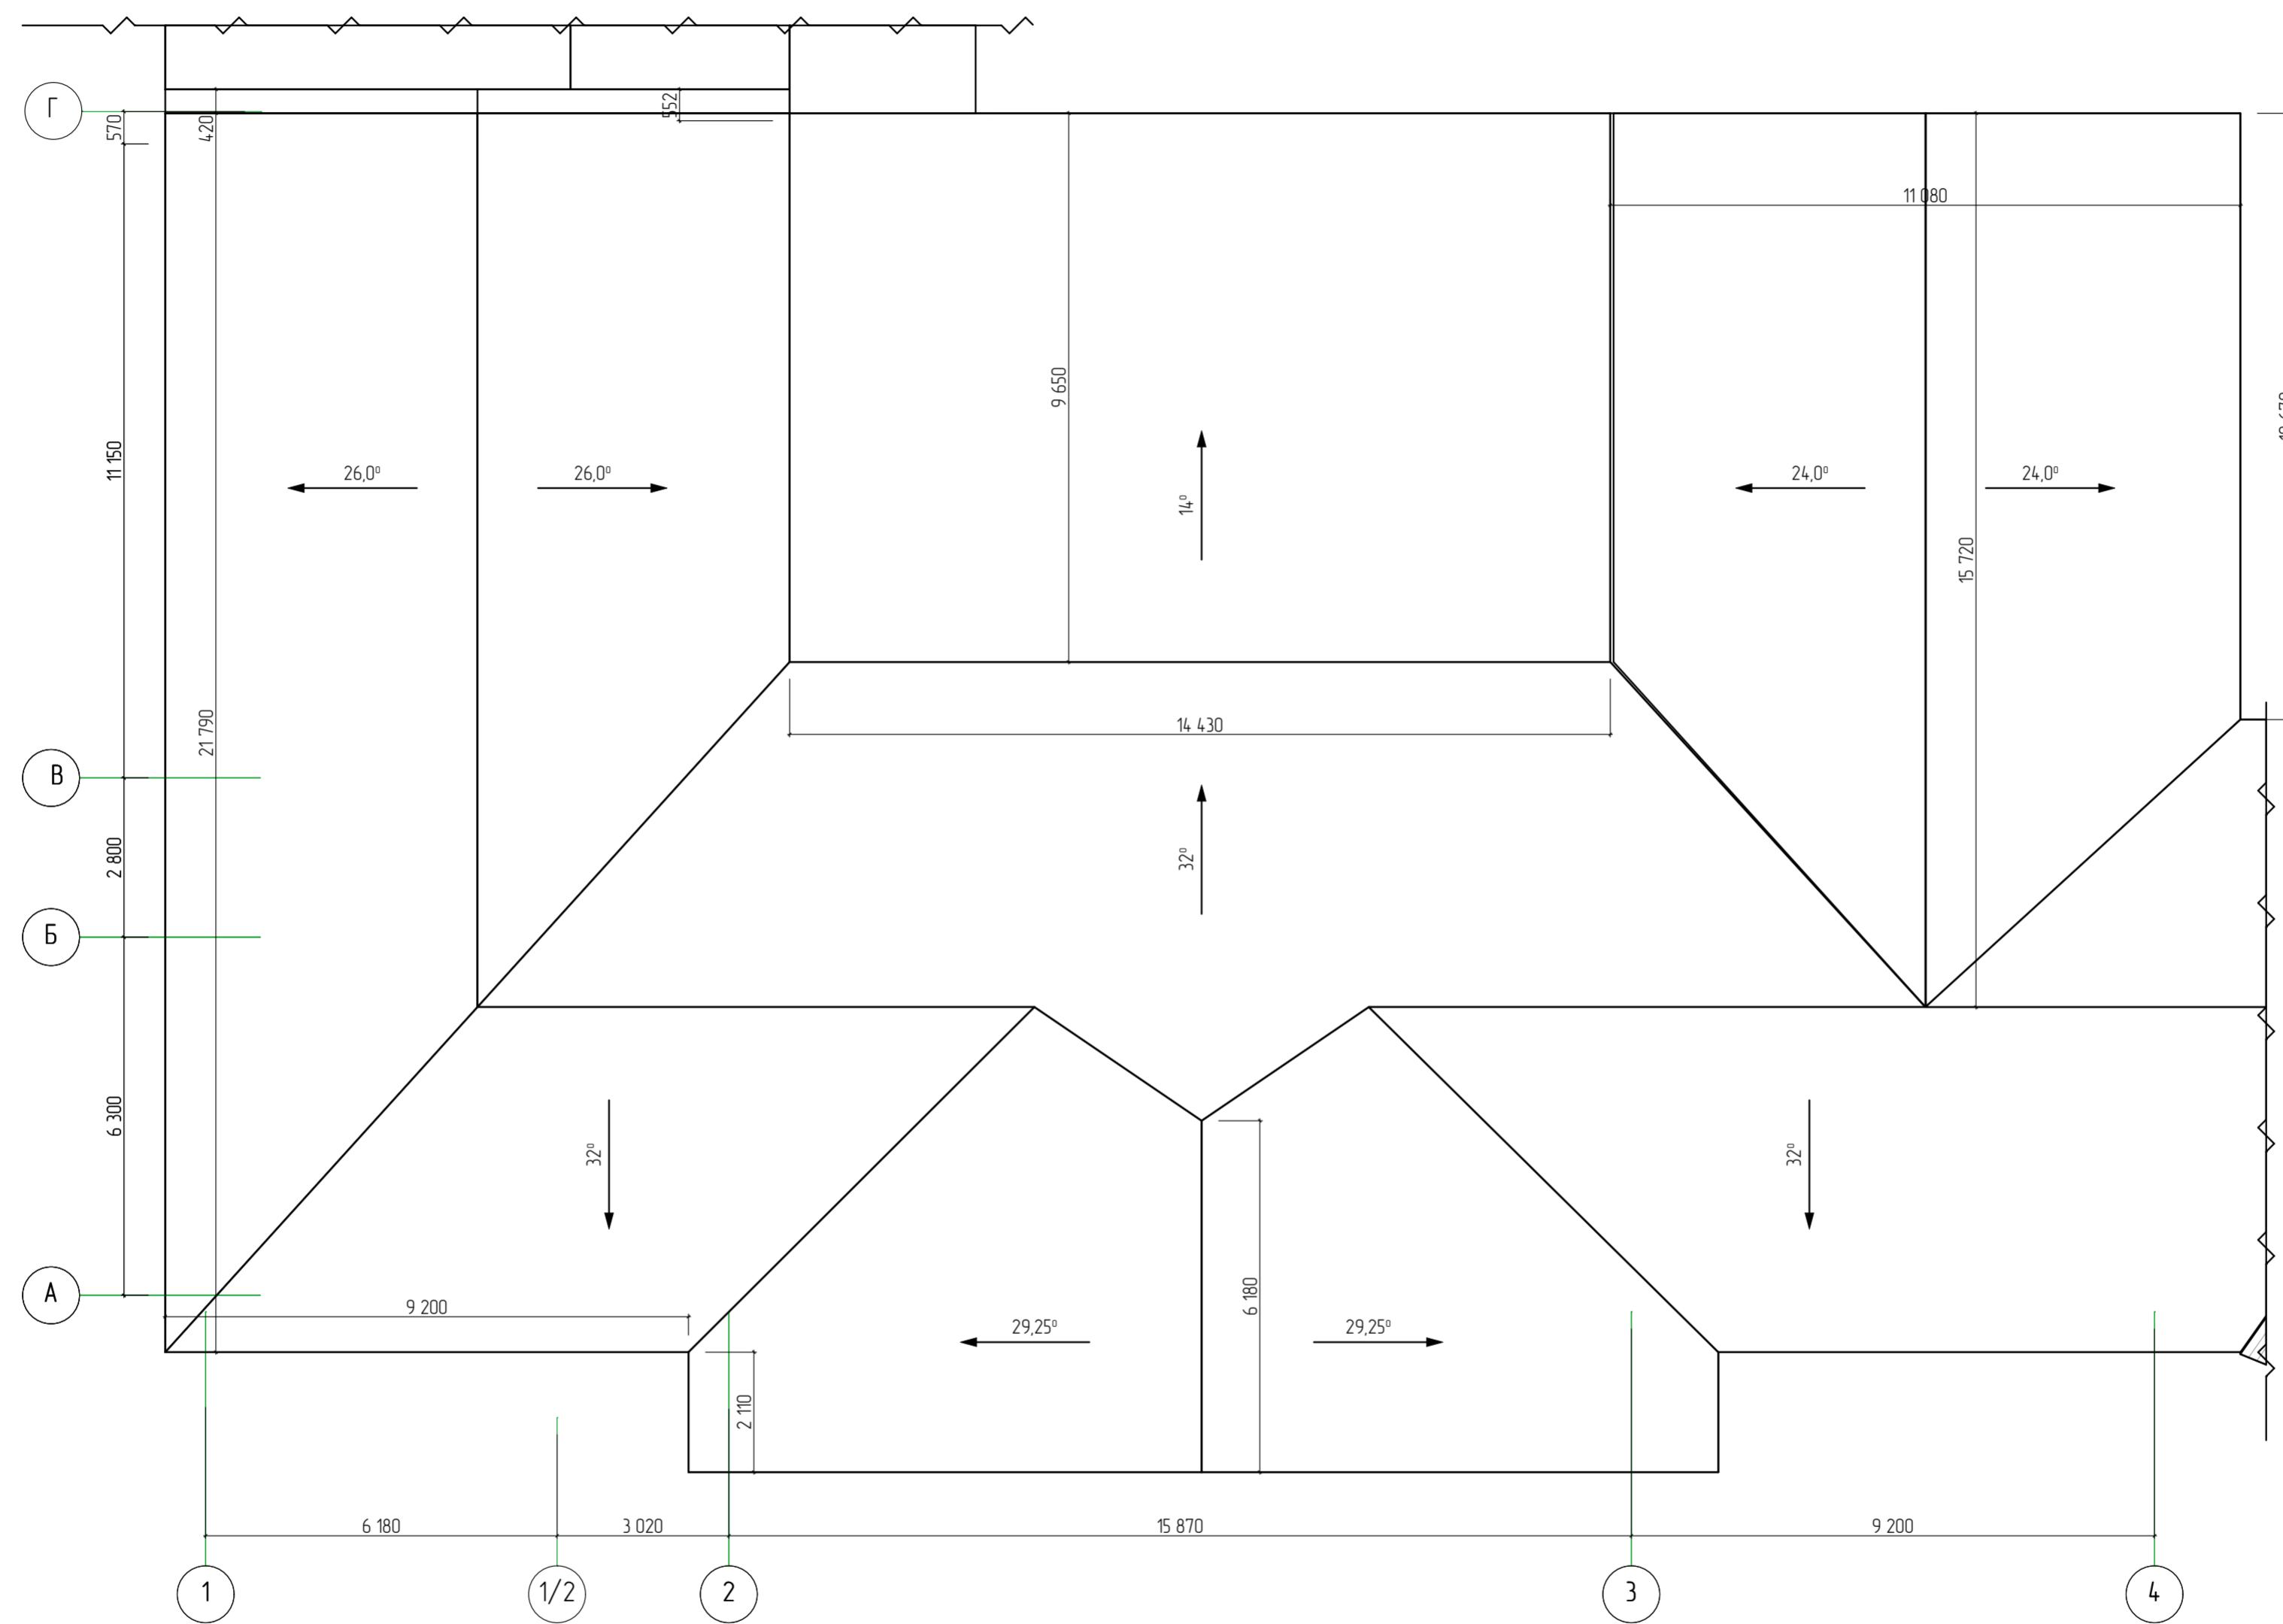

Составление		Взам. у дата	Взам. №	Лист	Номер
1	2				

28-2022-854П-ГЧ					
Изм.	Колуч	Лист	№ док.	Подпись	Дата
Разработал	Коленко И.И.				20.06.22
Проберил	Коширин С.С.				20.06.22
Проберил	Коширин А.С.				20.06.22
Н. контр	Коширин С.С.				20.06.22
«Выполнение комплексного капитального ремонта здания МОУ Нижнеполтавская СОШ»					
Общественное здание					Страница
					Лист
					П
					17
План кровли Литера А в осях "1-4" и "А-Г" (обмерные работы)					Листов
План кровли Литера А в осях "1-4" и "А-Г" (обмерные работы)					000 "КАДИ"
					г. Благовещенск

План кровли Литера А2 в осях "5-12"/"А/А-Г/Г"
(обмерные работы)

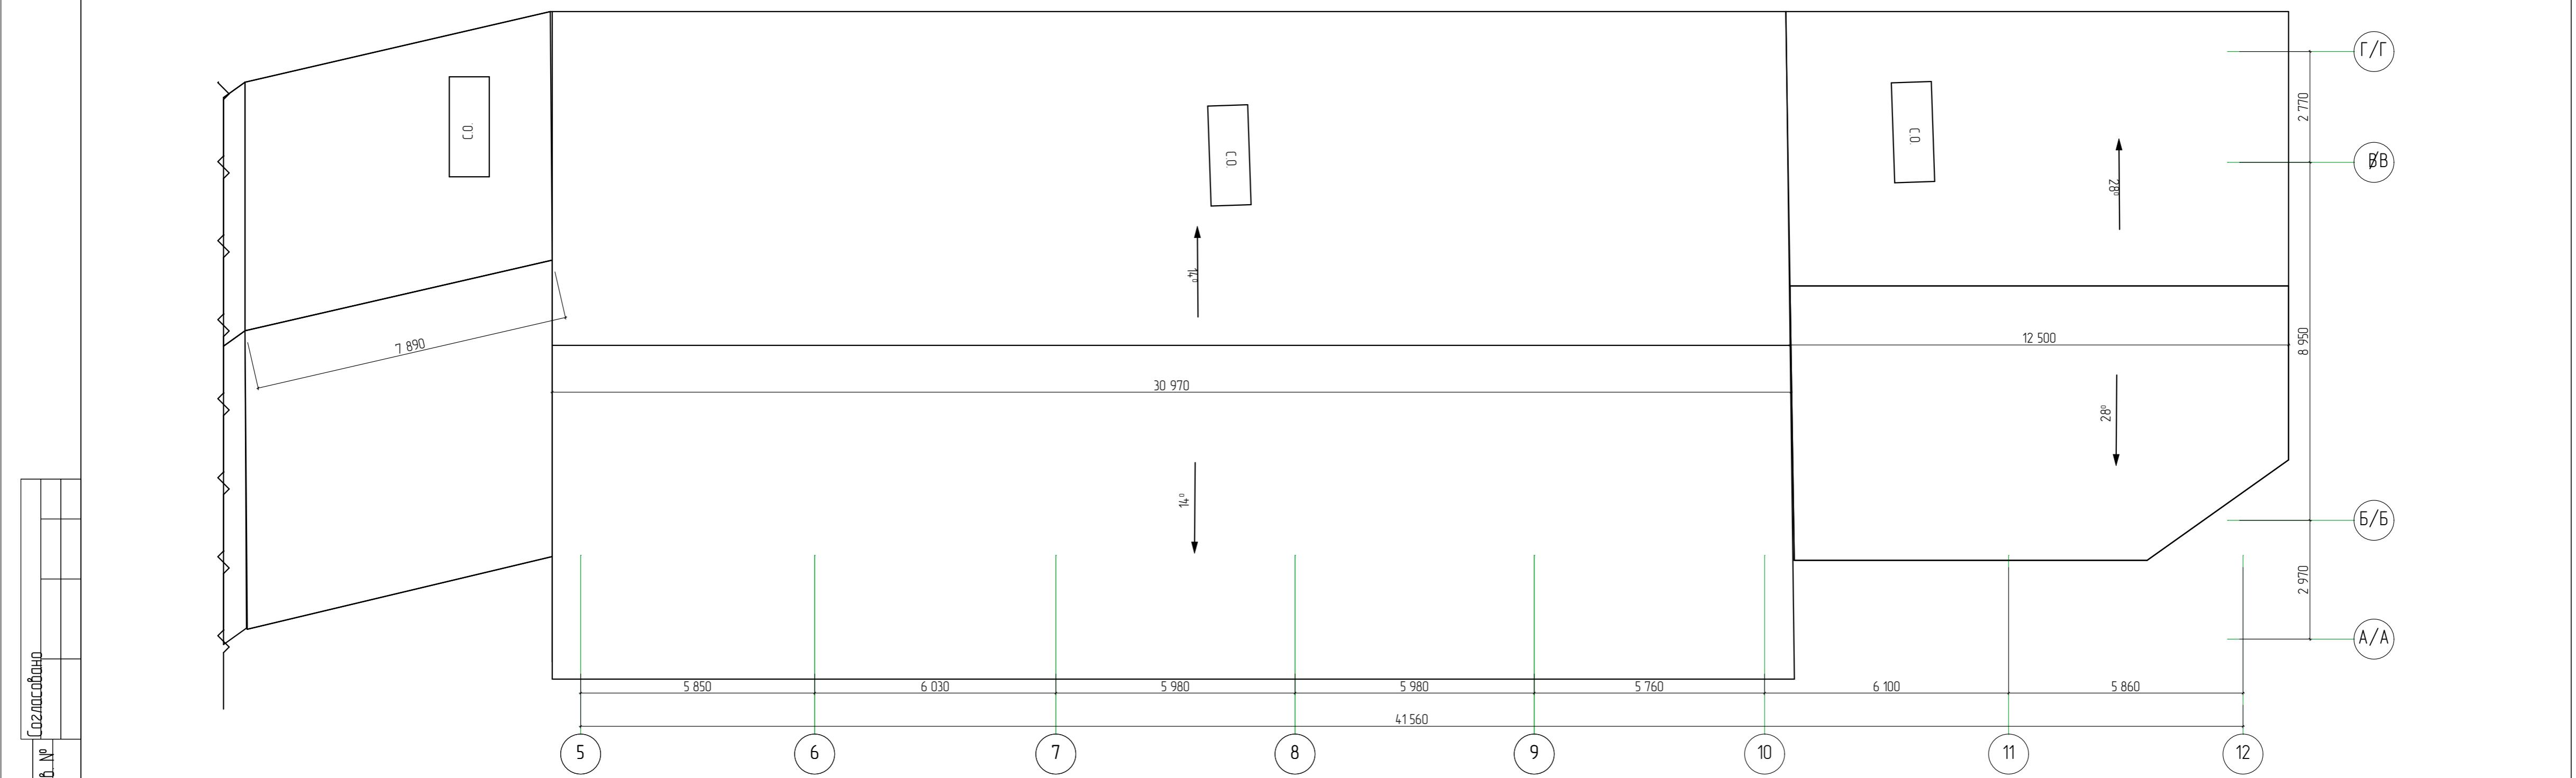

28-2022-854П-ГЧ					
«Выполнение комплексного капитального ремонта здания МОУ Нижнеполтавская СОШ»					
Изм.	Кол.уч.	Лист	№ док.	Подпись	Дата
Разработал	Коленко И.И.			<i>Коленко</i>	20.06.22
Проверил	Каширин С.С.			<i>Каширин</i>	20.06.22
Проверил	Каширин А.С.			<i>Каширин</i>	20.06.22
Н. контр	Каширин С.С.			<i>Каширин</i>	20.06.22

Общественное здание


Стадия Лист Листов

П 18

План кровли Литера А2 в осях "5-12"/"А/А-Г/Г" (обмерные работы)

ООО "КАДИ"
г. Благовещенск

План подвала (демонтажные работы)

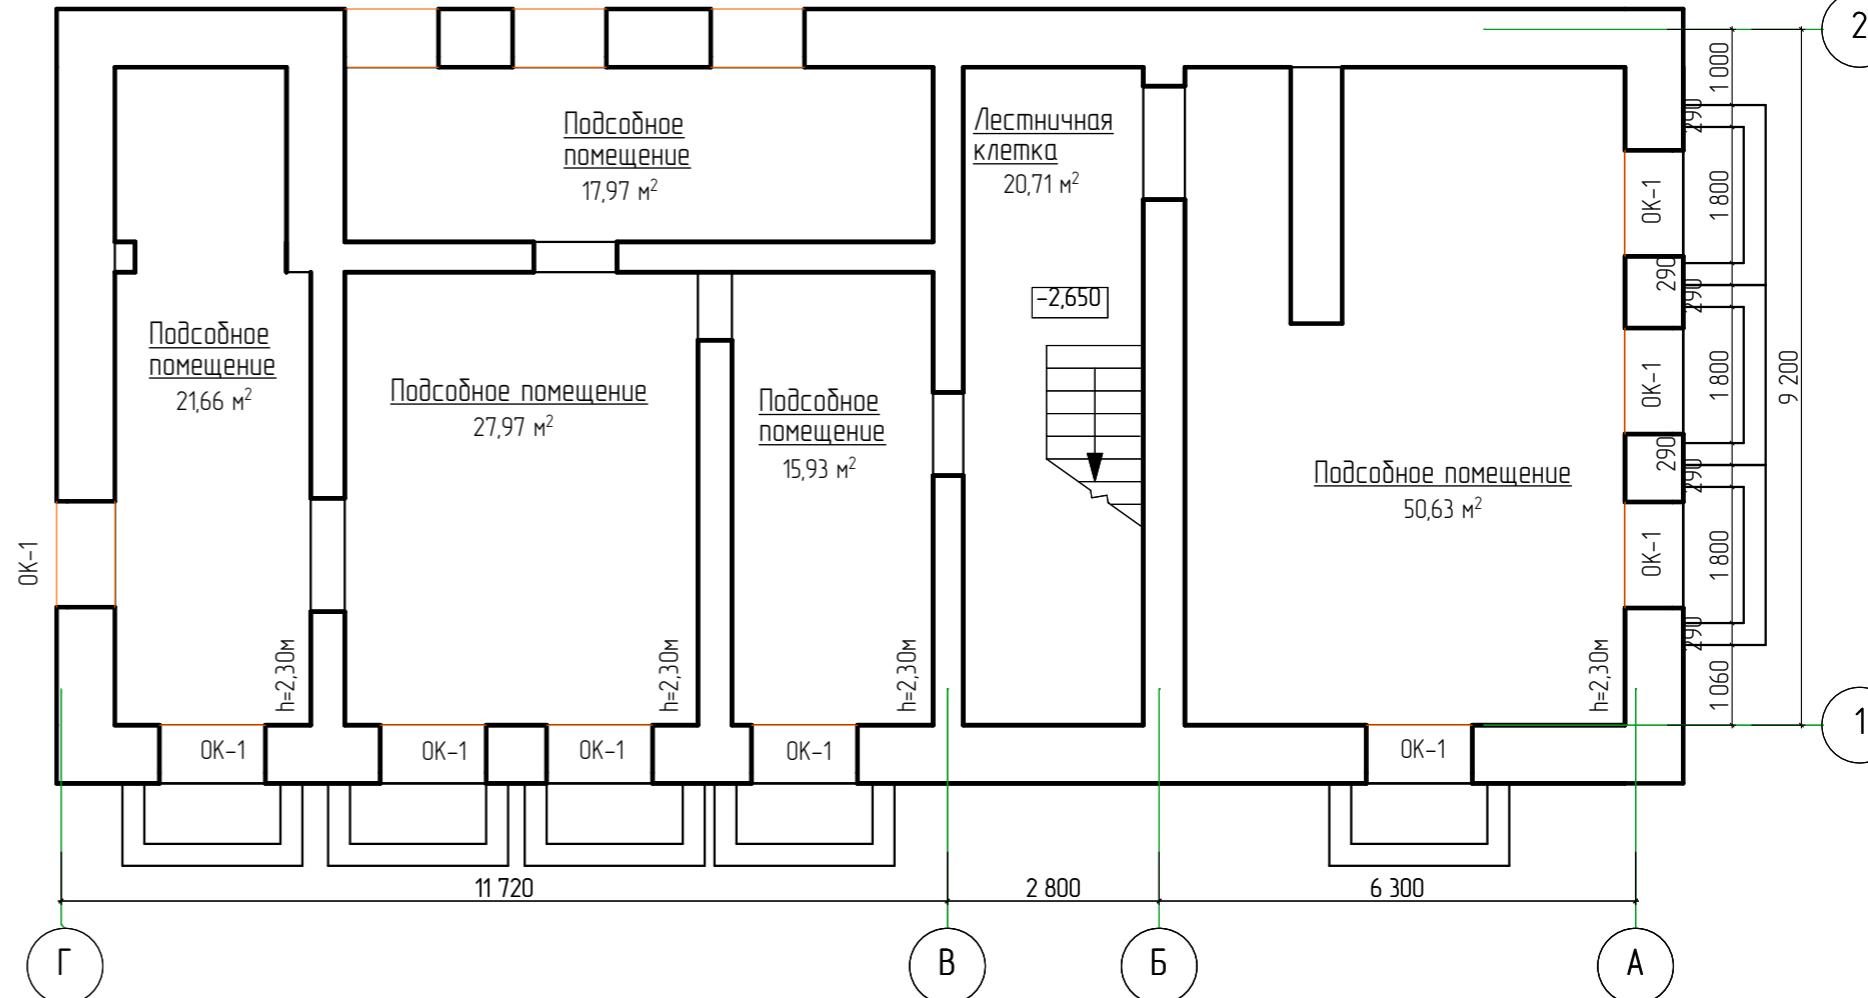

Ведомость объемов демонтажные работы

№ подл.	Подл. и дата	Взам. шт №	Согласовано	Поз.	Наименование работ, затрат	Ед. изм.	Кол-во	Примечание
<u>Полы</u>								
1	Разборка бетонных полов толщиной 150мм	m ² /m ³	154,87/23,23		S всех помещений = 2166+27.97+17.97+15.93+20.71+50.63=154.87m ² V=154.87*0.15=23.23m ³ m=23.23*1600=36140кг=41814m			
<u>Стены</u>								
2	Удаление штукатурного слоя по всей поверхности стен толщиной 20мм (h=2,3м).	m ²	1623,40		S=[29.04+22.16+17.3+20.18+21.32+22.58]*2.3=304.93-9(1*13)-4*(15*2)+4*(1*2,1)-2*(0,9*2,1)=262.93m ² m=262.93*0.02*1800=3465.48кг=9466m			
<u>Перекрытие</u>								
3	Очистка поверхности щетками (Расчистка поверхности бетонных плит потолка от расслоений, коррозии и ржавчины вручную щетками)	m ²	154,87		S всех помещений = 2166+27.97+17.97+15.93+20.71+50.63=154.87m ²			
<u>Окна</u>								
4	Демонтаж оконных коробок: в каменных стенах с выломкой четвертей в кладке	шт	12					
5	Снятие оконных переплетов остекленных (стеклоблоки) 1,0x1,82=1,82м ² 1,82x12=21,84	m ²	21,84		m=68,8*21,84=502,59кг=1,503т			
<u>Приямки</u>								
6	Демонтаж кирпичной кладки стен оштукатуренных с двух сторон приямков толщиной 290мм	m ³	15,87		V=(238*109*109)*15*8шт*0.29=15.87m ³ m=15.87*1800=28566.0кг=28.566т			
7	Разборка фундаментов. (Демонтаж бетонных конструкций приямков) сечением 300x300мм	m ³	15,87		V=(238*109*109)*0.15*8*3.28m ³ m=3.28*1800*590.0кг=5.904т			
8	Разборка бетонных полов толщиной 150мм	m ³	15,87		V=0.8*18*0.15*12=2.59m ³ m=2.59*1800=4662.0кг=4.662т			
9	Разработка грунта вручную с креплениями в траншеях, группа грунтов 2 толщиной 300мм. (Ручная выкопка грунта)	m ³	15,87		V=0.8*18*0.3*12=5.18m ³ m=5.18*1500=7770.0кг=7.77т			

Примечание

1. Оконные проемы OK-1 размерами 1400x1300(h)мм, при h_{от} пола - 600мм

							28-2022-854П-ГЧ	
							«Выполнение комплексного капитального ремонта здания МОУ Нижнеполтавская СОШ»	
Изм.	Кол.уч.	Лист	№ док.	Подпись	Дата			
Разработчик	Коленко И.И.				20.06.22			
Проверил	Каширин С.С.				20.06.22			
Проверил	Каширин А.С.				20.06.22			
Н. контр	Каширин С.С.				20.06.22			
							Общественное здание	
						Стадия	Лист	Листов
						П	21	
							План подвала (демонтажные работы)	ООО "КАДИ"
								г. Благовещенск


2

1

A3

Ведомость объемов демонтажных работ (начало)

Поз.	Наименование работ, затрат	Ед. изм.	Кол-во	Примечание
Полы				
1	Демонтаж плинтусов деревянных сечением 40*40мм	м.п.	17,22	$m=17,22*0,04*0,04*600=16,53\text{к}2=0,017\text{м}$
2	Демонтаж плинтусов ПВХ	м.п.	19143	$m=19143*0,0007=0,134\text{м}$
3	Демонтаж плинтусов бетонных сечением 40*40мм	м.п.	262,0	$m=262,0*0,04*0,04*1800=754,56*0,755\text{м}$
4	Разборка покрытия полов из керамической плитки толщиной 20мм	м ²	240,48	$m=240,48*0,02*1800=8657,28\text{м}^2=8,657\text{м}^2$
5	Разборка цементно-песчаной стяжки полов толщиной 50мм	м ² /м ³	302,37/15,12	$m=(240,48+61,89)*0,05*1800=27213,3\text{к}2=27,213\text{м}$
6	Удаление покрытия пола - линолеума	м ²	357,79	$m=4,5*357,79=1610,06=1,61\text{м}$
7	Демонтаж сплошного настила полови доски, толщиной 32мм	м ²	373,55	$m=(357,79+5,76)*0,032*600=1172,16\text{к}2=1,172\text{м}$
8	Демонтаж деревянных лаг основания досчатых полов, бруса 50х50мм, шаг 600мм, общая длина 630,0 метров	м/м ³	630,0/1,575	$m=1575*600=945\text{м}=945\text{м}$
9	Разборка бетонных полов толщиной 100мм	м ² /м ³	675,92/67,59	$m=67,59*1800=121662,0=121,662\text{м}^2$
Стены				
10	Очистка стен от керамической плитки на всю высоту (Кухня, посудная, варочный цех)	м ²	234,7	S помещений стен на высоту 1,8 метра =70,06*1,8=126,11м ² $m=(26,11*1,01*800=2269,98\text{к}2=2,27\text{м}^3$
11	Удаление штукатурного слоя по всей поверхности стен толщ. 20 мм	м ²	1717,87	$S=(19143*0,03*9,72+58,06)*3,65=1717,87*0,02*1800=6184,33\text{к}2=6,1843\text{м}^2$
Потолки				
12	Зачистка от известькового слоя и обеспыливание поверхности помещений	м ²	675,92	
13	Демонтаж потолка Армстронг	м ²	142,25	
Двери				
14	Демонтаж деревянного дверного блока размерами 1500x2400(h)мм	шт/м ²	4/14,4	
15	Демонтаж деревянного дверного блока размерами 1300x2400(h)мм	шт/м ²	2/6,24	
16	Демонтаж деревянного дверного блока размерами 1200x2100(h)мм	шт/м ²	1/2,52	
17	Демонтаж деревянного дверного блока размерами 900x2100(h)мм	шт/м ²	11/20,79	
18	Демонтаж деревянного дверного блока размерами 700x2100(h)мм	шт/м ²	1/14,7	
19	Отбивка штукатурки откосов в стенах после демонтажа деревянных блоков	м ²	49,88	Расчет
Окна				
20	Демонтаж ПВХ оконных блоков размерами 1500x2400(h)мм	шт/м ²	10/36,0	
21	Демонтаж ПВХ оконных блоков размерами 1200x2400(h)мм	шт/м ²	4/11,52	
22	Демонтаж оконного блока из ПВХ размерами 1700x1800(h)мм	шт/м ²	5/15,3	
23	Демонтаж оконных откосов (внутренних) оштукатуренных цементно-песчаным раствором толщиной 20мм шириной 450мм	м ²	51,08	$L=63,0*24,0-26,5=135, S=113,5*0,45=51,08\text{м}^2$ $V=51,08*0,02*1022\text{м}^3, m=1022*1800=1839,6\text{т}$
24	Демонтаж подоконных досок деревянных шириной 500мм, толщиной 50мм	шт/м ²	14/9,8	
25	Демонтаж подоконных досок из ПВХ шириной 500мм	шт/м ²	5/4,5	
26	Демонтаж оконных отливов оцинкованных шириной 250мм из оцинкованной стали толщиной 0,7мм	шт/м ²	19/7,08	L=28 Зм п.
27	Демонтаж оконных откосов (наружных) оштукатуренных цементно-песчаным раствором толщиной 20мм шириной 250мм	м ²	28,38	$L=63,0*24,0-26,5=135, S=113,5*0,25=28,38\text{м}^2$ $V=28,38*0,02*57\text{м}^3, m=0,57*1800=1026,0\text{т}$
Перегородка				
28	Демонтаж перегородок из ГКЛ толщиной 80мм	м ²	234,7	$S=6,0*3,35=20,1\text{м}^2$
Отмостка				
29	Демонтаж бетонной отмостки шириной 1000мм по периметру здания толщиной 100мм	м ² /м ³	100,1/10,01	
30	Разработка грунта экскаваторами (Volvo-EC210CLR) с погрузкой на автомобили самосвалы, V-кофра 0,15 м ³ ; группа грунтов 2 толщиной 210мм.	м ³	2102	
31	Перевозка грунта на пришкольный участок на расстояние до 1 км.	м ³	2102	

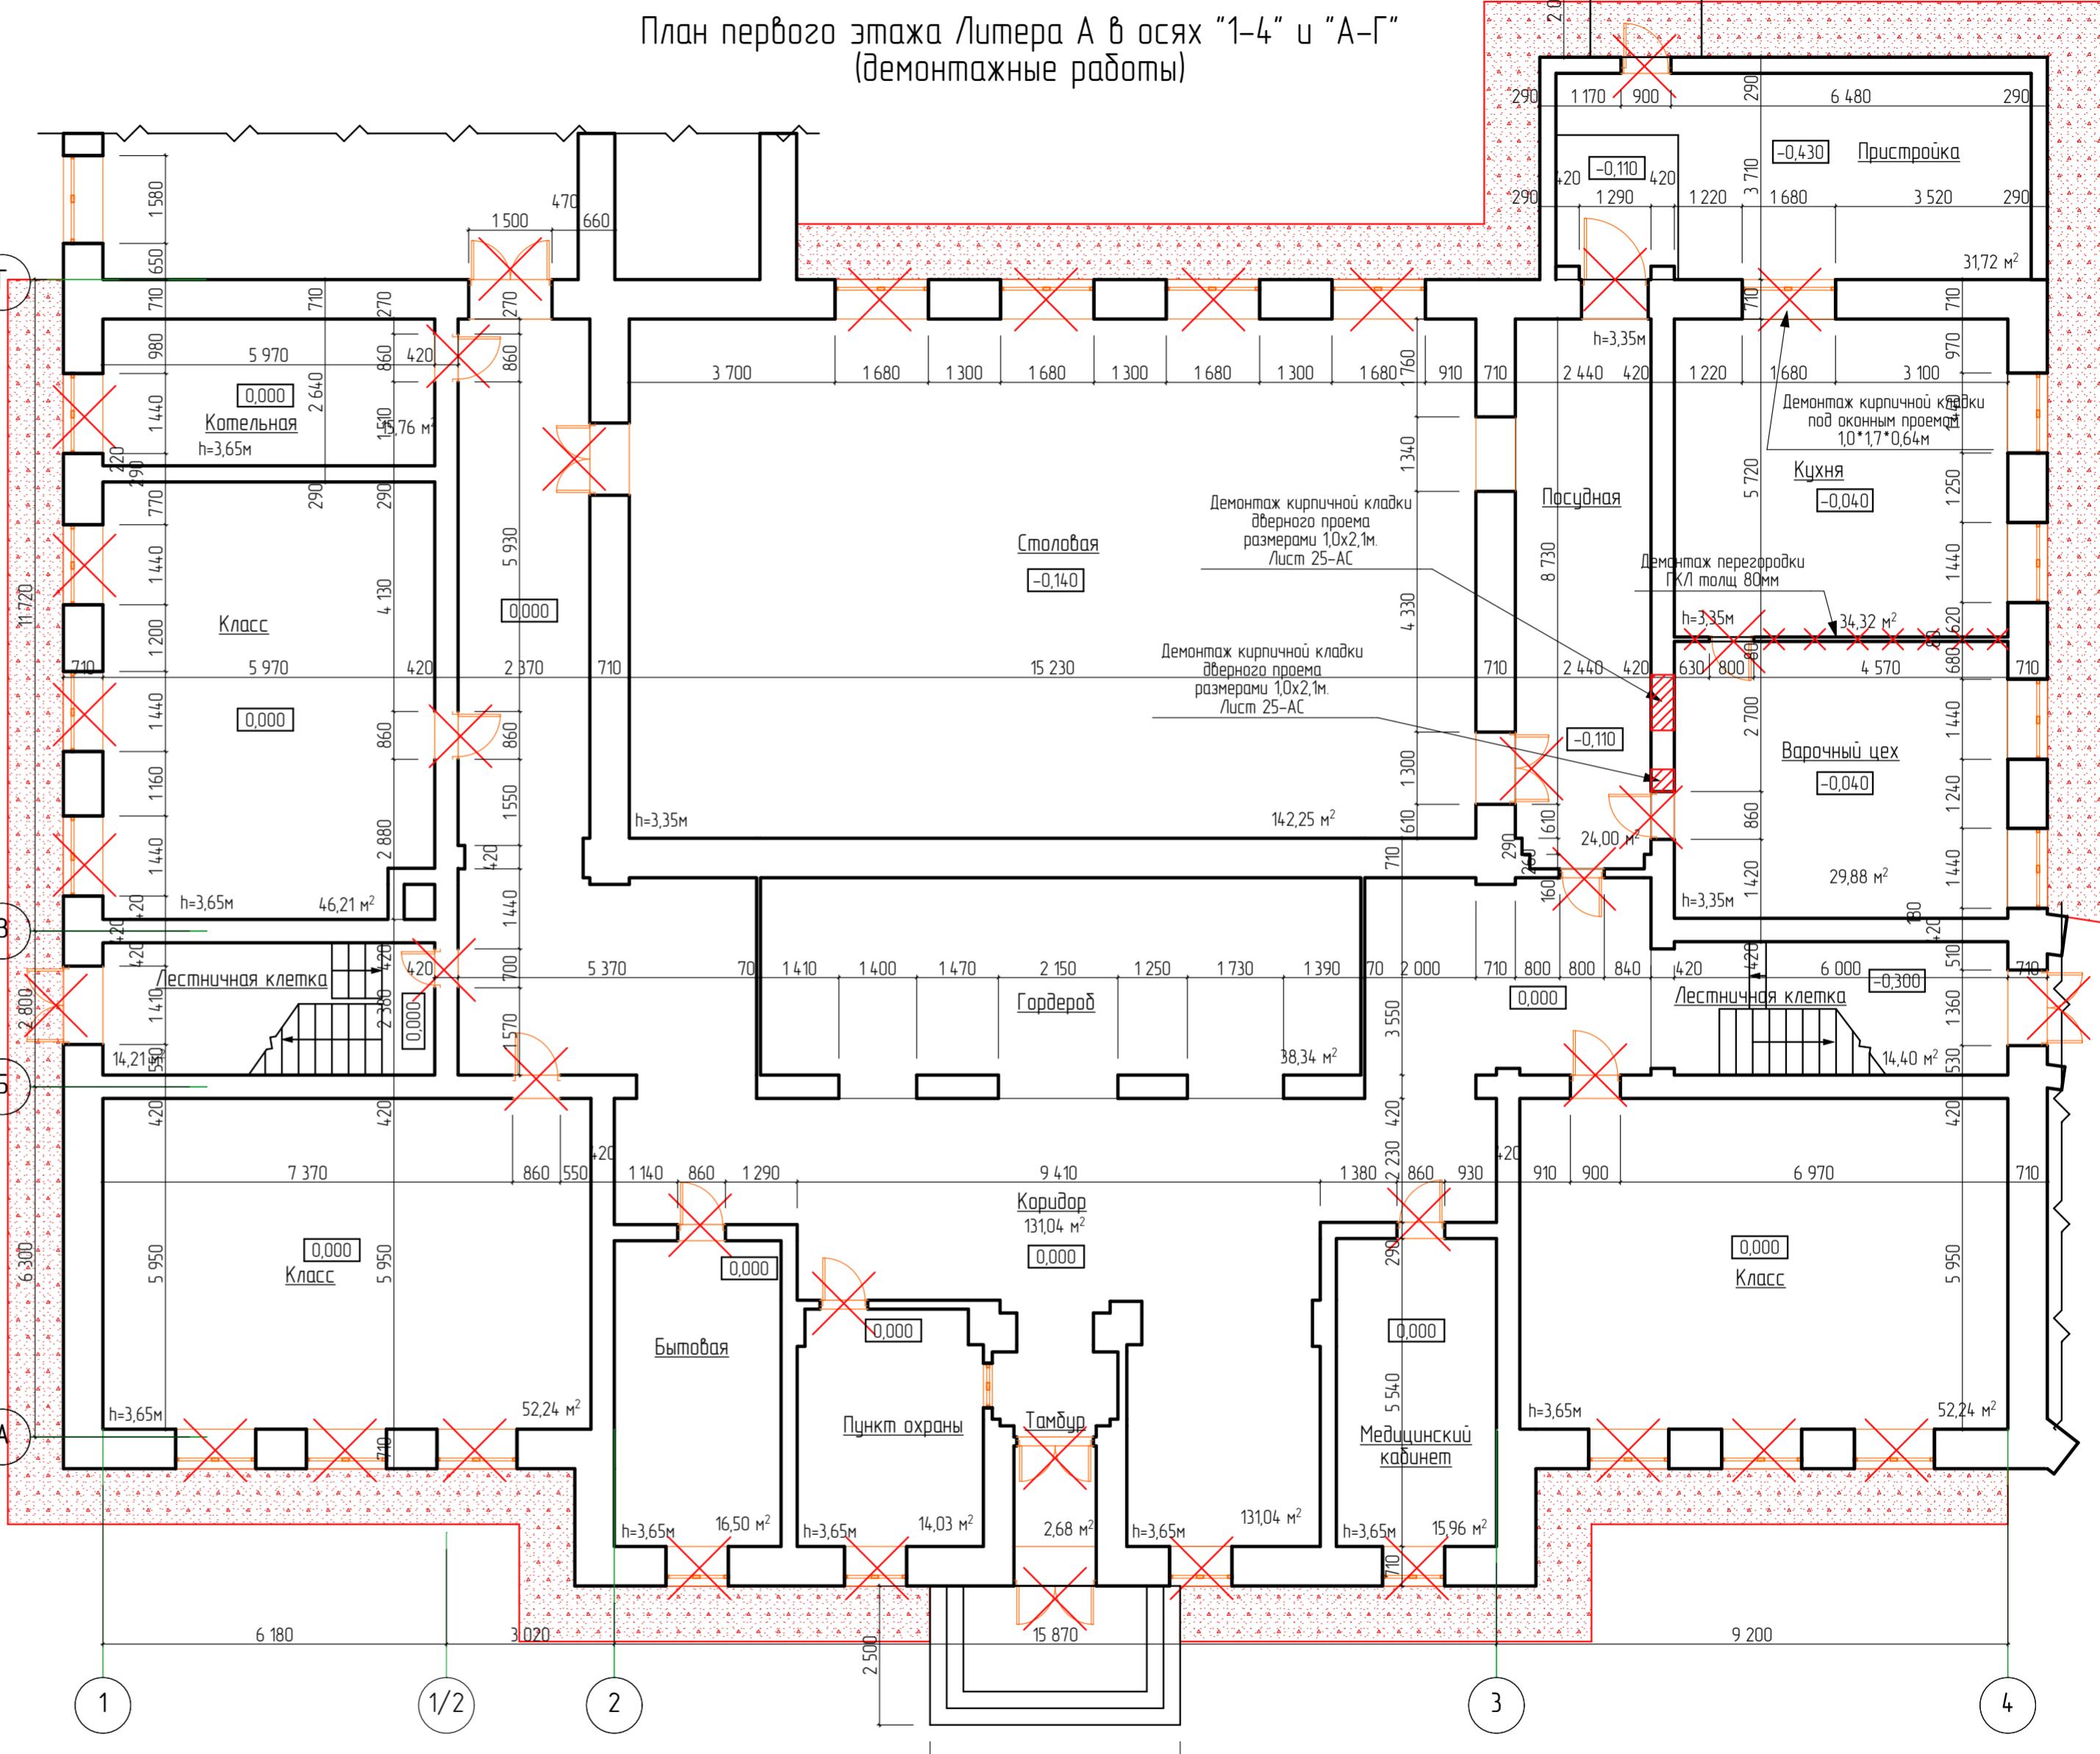

Согласовано

№ подл. Пом. и дата Взам. инв №

Расчет
4 наружной двери
3 шт.=0,6*(1,5+2,4*2)*3=11,34 M²,
1 шт.=0,6*(1,3+2,4*2)*1=3,78 M²;

16 шт. внутренних дверей

6 копилочных стенах

1 шт.=0,4*(1,5+2,1*2)*1=5,76 M²,

1 шт.=0,4*(1,3+2,4*2)*1=2,46 M²,

1 шт.=0,4*(1,2+2,1*2)*1=2,16 M²,

11 шт.=0,4*(0,9+2,1*2)*11=22,44 M²,

1 шт.=0,4*(0,7+2,1*2)*1=1,96 M²,

Общая площадь откосов - 49,88 M².

28-2022-854П-ГЧ

«Выполнение комплексного капитального ремонта здания МОУ Нижнеполтавская СОШ»

Общественное здание

Стадия Лист Листов


П 22 1

000 "КАДИ"
г. Благовещенск

Изм.	Колич.	Лист № док.	Подпись	Дата
Разработал	Коленко И.И.	Олег		20.06.22
Проверил	Коширин С.С.	Павел		20.06.22
Проверил	Коширин А.С.	Павел		20.06.22
Н. контр	Коширин С.С.	Павел		20.06.22

План первого этажа Литера А в осях "1-4" и "А-Г" (демонтажные работы)

План первого этажа Литера А1 в осях "1-3/1" и "Г-3"
(демонтажные работы)

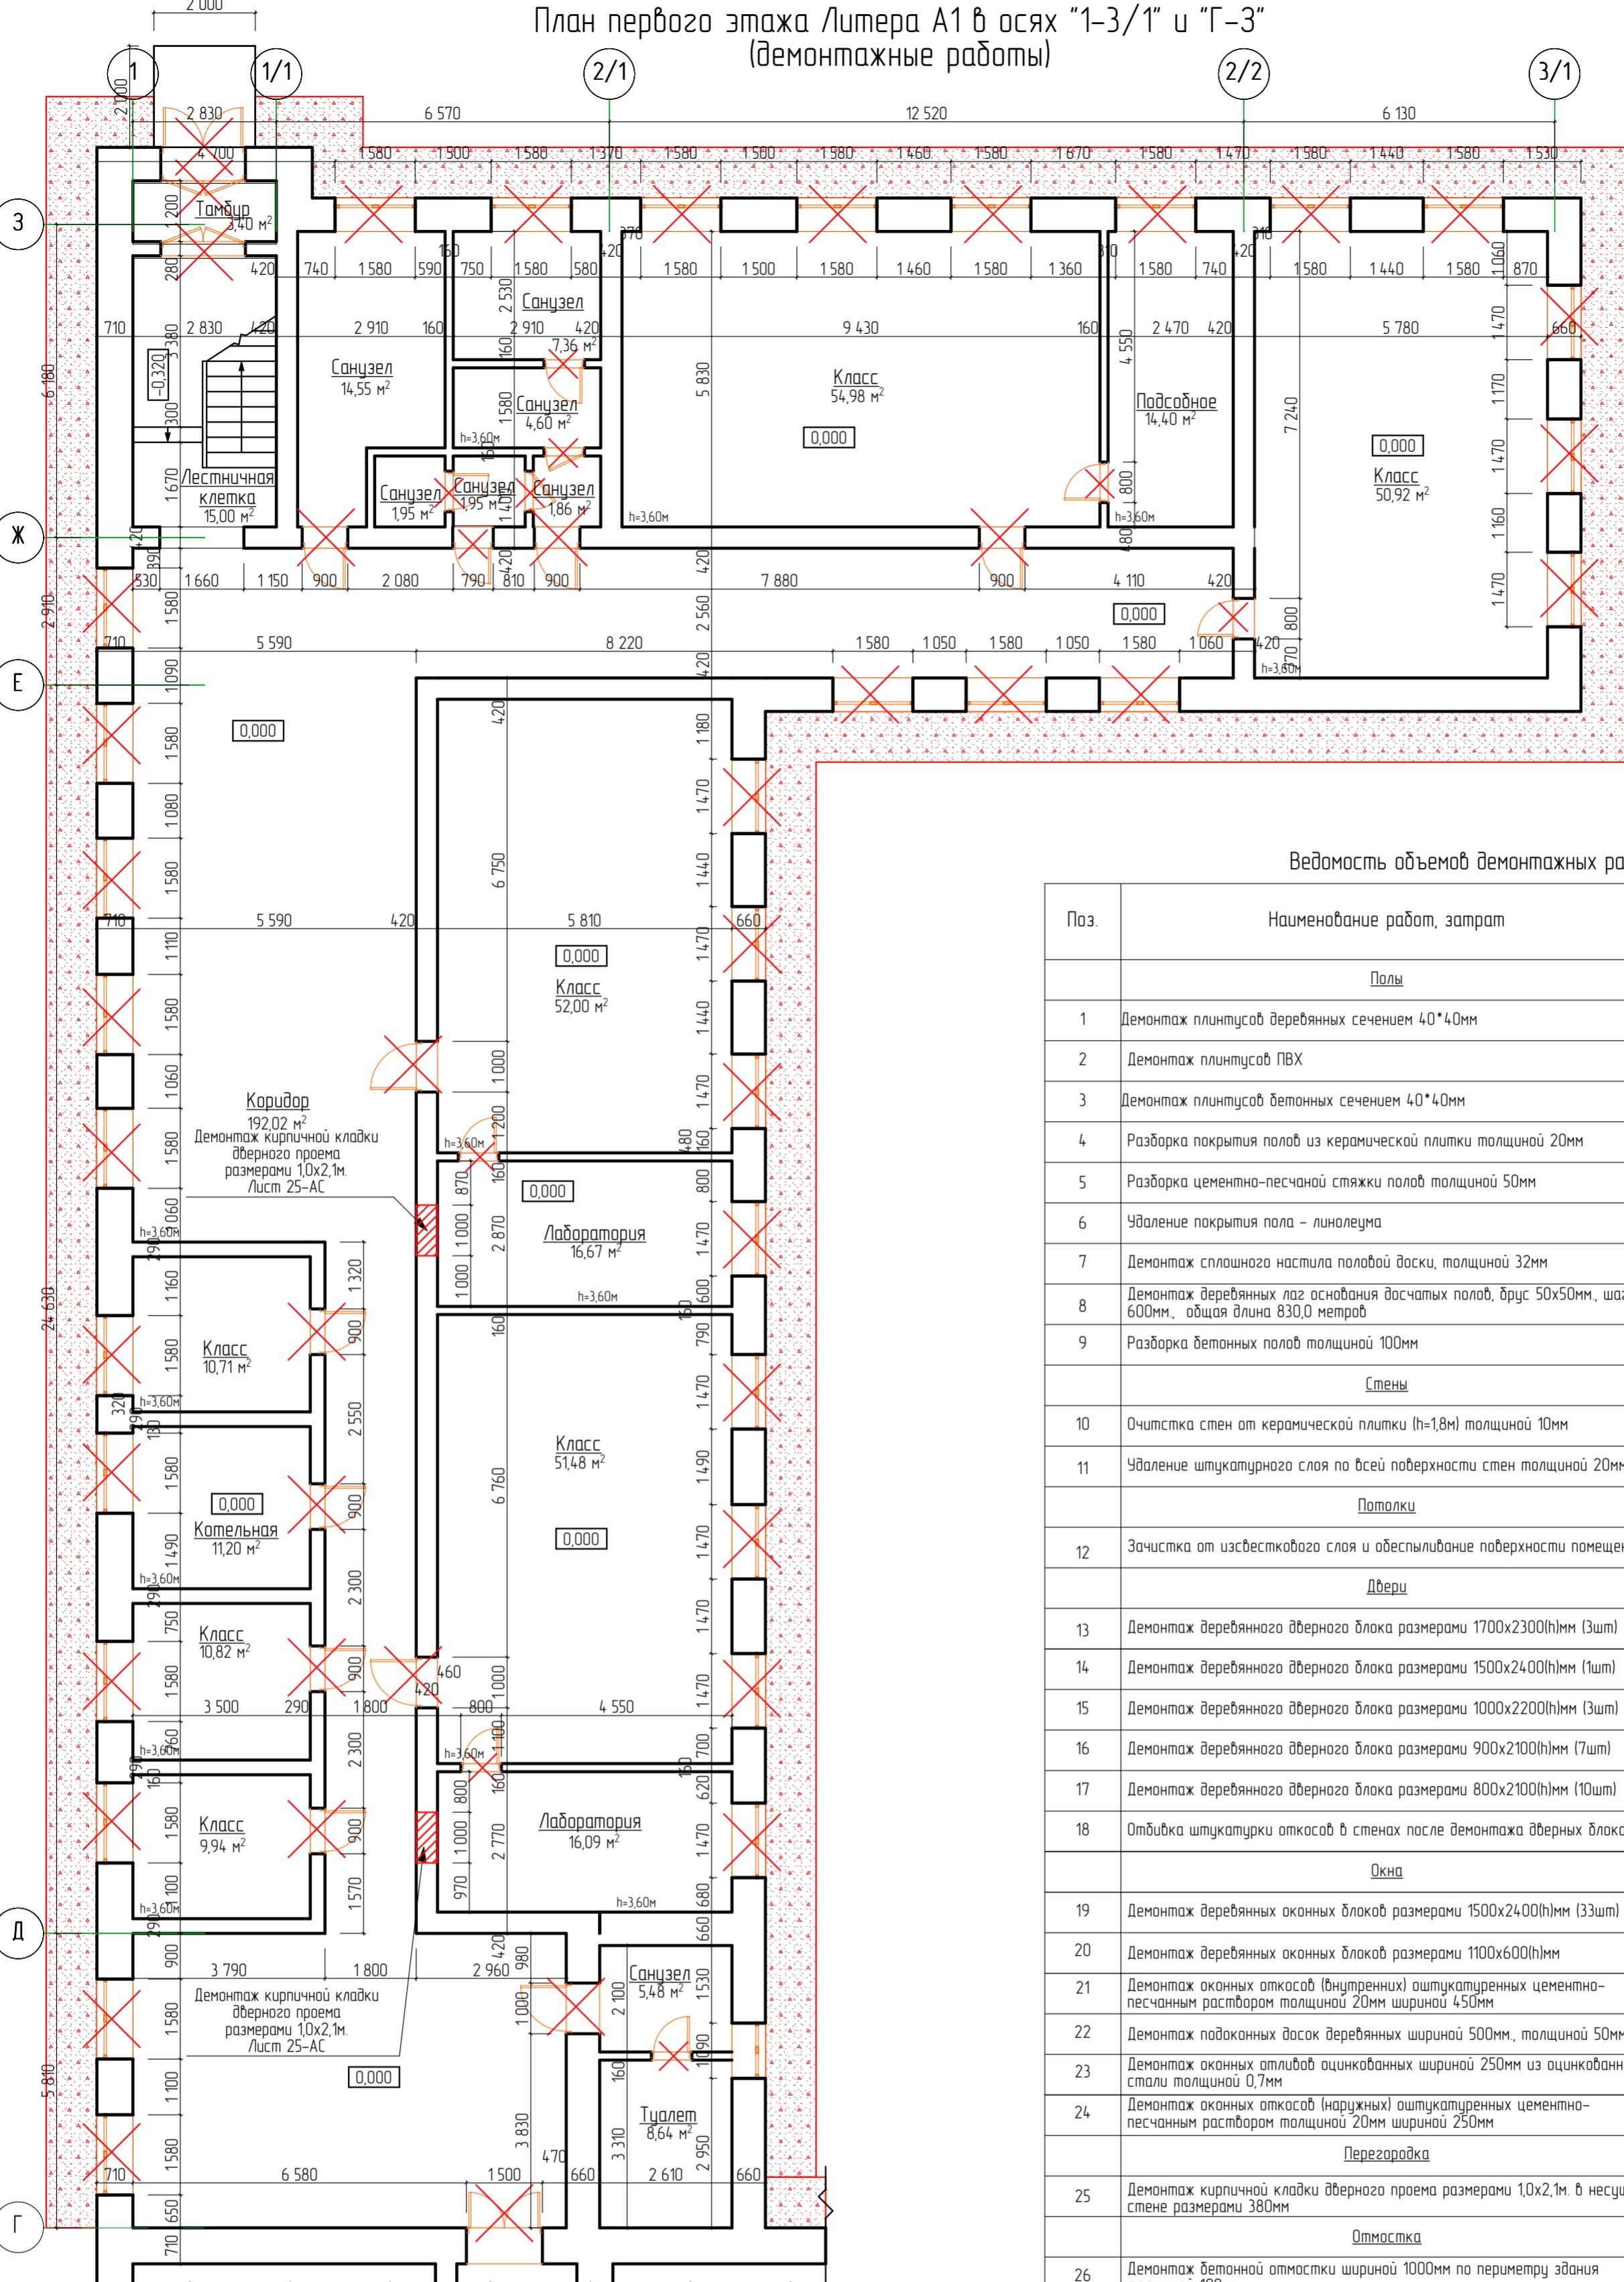

Ведомость объемов демонтажных работ (начало)

Поз.	Наименование работ, затрат	Ед. изм.	Кол-во	Примечание
Полы				
1	Демонтаж плинтусов деревянных сечением 40*40мм	м.п.	288,88	$m=288,88*0,04*0,04*600=277,32kz=0,277m$
2	Демонтаж плинтусов ПВХ	м.п.	56,38	$m=56,38*0,0007=0,039m$
3	Демонтаж плинтусов бетонных сечением 40*40мм	м.п.	8,06	$m=8,06*0,04*0,04*1800=23,21=0,023m$
4	Разборка покрытия полов из керамической плитки толщиной 20мм	м ²	59,44	$m=59,44*0,02*1800=2139,84kz=2,14m$
5	Разборка цементно-песчаной стяжки полов толщиной 50мм	м ² /м ³	62,84/3,14	$m=(59,44+3,4)*0,05*1800=5655,6kz=5,656m$
6	Удаление покрытия пола - линолеума	м ²	75,74	$m=4,5*75,74=34,083=0,341m$
7	Демонтаж сплошного настила половоди доски, толщиной 32мм	м ²	491,23	$m=(4,5+4,9+75,74)*0,032*600=9431,62kz=9,432m$
8	Демонтаж деревянных лаг основания досчатых полов, бруск 50x50мм, шаг 600мм, общая длина 830,0 метров	м/м ³	830,0/2,075	$m=2,075*600=1245,0кz=1245m$
9	Разборка бетонных полов толщиной 100мм	м ² /м ³	554,07/55,41	$m=55,41*1800=99738,0=99,738m$
Стены				
10	Очистка стен от керамической плитки (h=1,8м) толщиной 10мм	м ²	135,41	$S \text{ помещений} = 18 \text{ м}^2 \times 18 \text{ шт} = 324 \text{ м}^2$ $m=135,41*0,02*1800=487,76kz=4,87m$
11	Удаление штукатурного слоя по всей поверхности стен толщиной 20мм	м ²	1717,87	$S=(56,38+915+288,88+8,06)*3,6=1717,87m^2$ $m=1717,87*0,02*1800=5764,8kz=57,649m$
Потолки				
12	Зачистка от извеcткового слоя и обессыливание поверхности помещений	м ²	554,07	
Двери				
13	Демонтаж деревянного дверного блока размерами 1700x2300(h)мм (3шт)	шт/м ²	3/11,73	
14	Демонтаж деревянного дверного блока размерами 1500x2400(h)мм (1шт)	шт/м ²	1/3,6	
15	Демонтаж деревянного дверного блока размерами 1000x2200(h)мм (3шт)	шт/м ²	3/6,6	
16	Демонтаж деревянного дверного блока размерами 900x2100(h)мм (7шт)	шт/м ²	7/13,23	
17	Демонтаж деревянного дверного блока размерами 800x2100(h)мм (10шт)	шт/м ²	10/16,8	
18	Отбивка штукатурки откосов в стенах после демонтажа дверных блоков	м ²	27,56	Расчет
Окна				
19	Демонтаж деревянных оконных блоков размерами 1500x2400(h)мм (33шт)	шт/м ²	33/118,8	
20	Демонтаж деревянных оконных блоков размерами 1100x600(h)мм	шт/м ²	1/0,66	
21	Демонтаж оконных откосов (внутренних) оштукатуренных цементно-песчаным раствором толщиной 20мм шириной 450мм	м ²	94,59	$L=33*(15+2,4)*2*(1+0,6)*2=210,2, S=210,2*0,45=94,59m^2, V=94,59*0,02=1892m^3, m=1892*1800=3405,6=3,41m$
22	Демонтаж подоконных досок деревянных шириной 500мм, толщиной 50мм	шт/м ²	34/25,3	$L=33*15+1,1=50,6m, S=50,6*0,5=25,3m^2$
23	Демонтаж оконных откосов оцинкованных шириной 250мм из оцинкованной стали толщиной 0,7мм	шт/м ²	34/12,65	$L=33*(15+2,4)*2*(1+0,6)*0,7=210,2, S=210,2*0,25=52,55m^2, V=52,55*0,02=1051m^3, m=1051*1800=1891,8=1892m$
24	Демонтаж оконных откосов (наружных) оштукатуренных цементно-песчаным раствором толщиной 20мм шириной 250мм	шт/м ²	52,55	$L=33*(15+2,4)*2*(1+0,6)*2=210,2, S=210,2*0,25=52,55m^2, V=52,55*0,02=1051m^3, m=1051*1800=1891,8=1892m$
Перегородки				
25	Демонтаж кирпичной кладки дверного проема размерами 1,0x2,1м в несущей стене размерами 380мм	м ³	1596	$m=1596*1800=2872,8kz=2,873m$
Отмостка				
26	Демонтаж бетонной отмостки шириной 1000мм по периметру здания толщиной 100мм	м ² /м ³	126,48/12,65	$m=12,65*1800=22770,0kz=22,77m$
27	Разработка грунта экскаваторами (Volvo-EC210CLR) с погрузкой на автомобили самосвалы, V-кюша 0,15 м ³ , группа грунтов 2 толщиной 210мм.	м ³	26,56	
28	Перевозка грунта на пришкольный участок на расстояние до 1 км.	м ³	26,56	
29				
30				
31				
32				

28-2022-854-П-ГЧ

«Выполнение комплексного капитального ремонта здания МОУ Нижнеполтавская СОШ»

Общественное здание

Стадия Лист Листов


П

23

План первого этажа Литера А1 в осях "1-3/1" и "Г-3"
(демонтажные работы)

ООО "КАДИ"
г. Благодаровка

План первого этажа Литера А2 в осях "5-12"/"А/А-Г/Г"
(демонтажные работы)

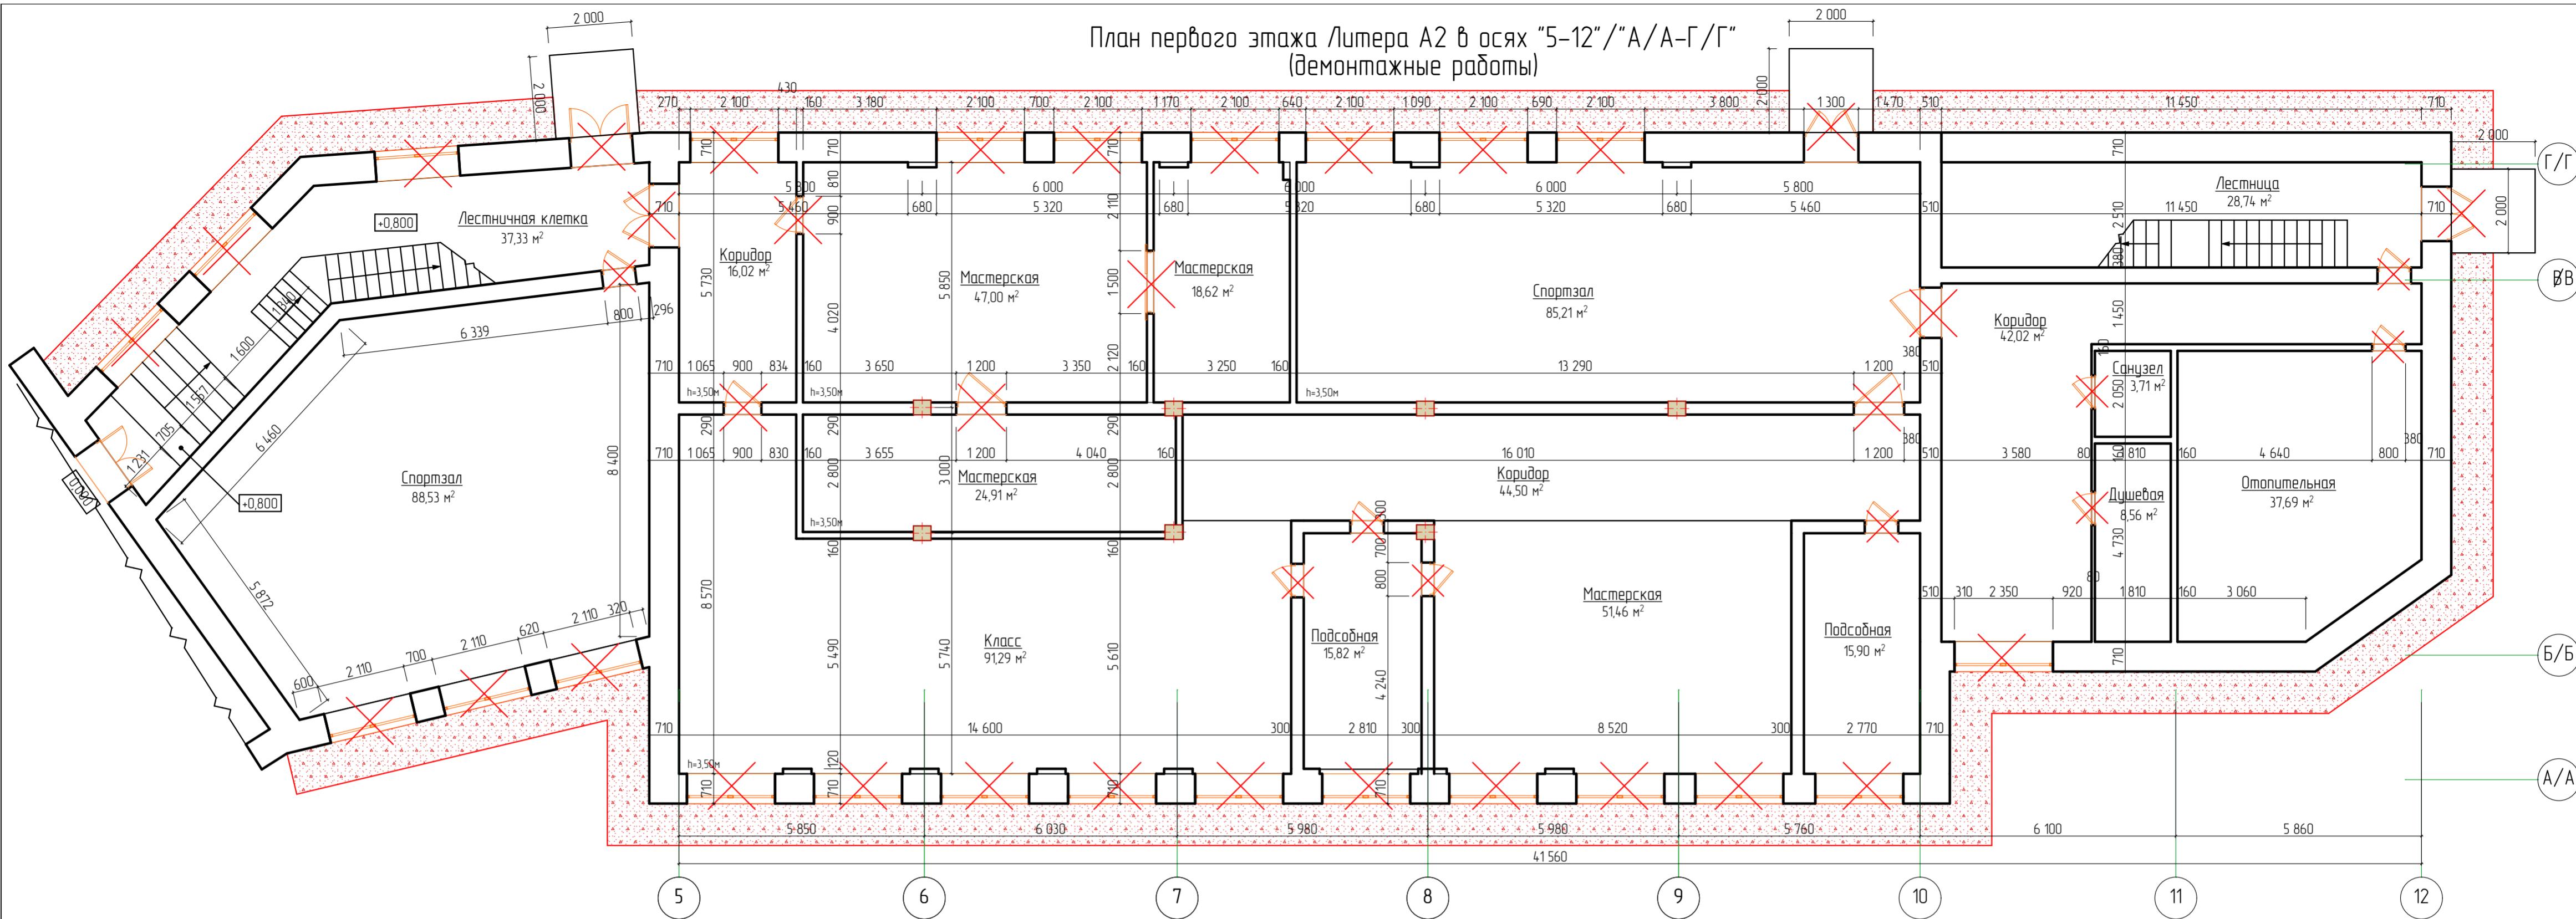

Ведомость объемов демонтажных работ (начало)

Поз.	Наименование работ, затрат	Ед. изм.	Кол-во	Примечание
<u>Полы</u>				
1	Демонтаж плинтусов деревянных сечением 40*40мм	м.п.	37,74	$m=37,74*0,04*0,04*600=36,232\text{кв.м}$
2	Демонтаж плинтусов бетонных сечением 40*40мм	м.п.	238,66	$m=238,66*0,04*0,04*1800=687,34\text{м}^3$
3	Разборка покрытия полов из керамической плитки толщиной 20мм	м²	205,81	$m=205,81*0,02*1800=7409,16\text{кв.м}$
4	Разборка цементно-песчаной стяжки полов толщиной 50мм	м²/м³	568,96/28,45	$m=205,81*36,15)*0,05*1800=51206,4\text{куб.м}$
5	Демонтаж сплошного настила половой доски, толщиной 32мм	м²	88,37	$m=88,37*0,032*600=1696,7\text{кв.м}$
6	Демонтаж деревянных лаг основания досчатых полов, бруск 50x50мм, шаг 500мм, общая длина 227,0 метров	м/м³	227,0/0,057	$m=0,57*600*34,2\text{куб.м}$
7	Разборка бетонных полов толщиной 100мм	м²/м³	657,33/65,73	$m=65,73*1800=118314,0\text{куб.м}$
<u>Стены</u>				
8	Очистка стен от керамической плитки (h=1,8м) толщиной 10мм	м²	37,44	$S \text{помещений стен на высоту 1,8 метра} = 37,44\text{м}^2$
9	Удаление штукатурного слоя по всей поверхности стен толщиной 20мм	м²	1544,27	$S=(166,82+37,74+238,66)*3,5=1544,27\text{м}^2$
<u>Потолки</u>				
10	Зачистка от известишкового слоя и обессыливание поверхности помещений	м²	657,33	
<u>Двери</u>				
11	Демонтаж деревянного дверного блока размерами 1500x2200(h)мм (3шт)	шт/м²	3/9,9	
12	Демонтаж деревянного дверного блока размерами 1300x2200(h)мм (2шт)	шт/м²	2/5,72	
13	Демонтаж деревянного дверного блока размерами 1200x2100(h)мм (3шт)	шт/м²	3/7,56	
14	Демонтаж деревянного дверного блока размерами 900x2100(h)мм (2шт)	шт/м²	2/3,78	
15	Демонтаж деревянного дверного блока размерами 800x2100(h)мм (9шт)	шт/м²	9/15,12	
16	Обивка штукатурки откосов в стенах после демонтажа дверных блоков	м²	27,56	Расчет

Ведомость объемов демонтажных работ (окончание)

Поз.	Наименование работ, затрат	Ед. изм.	Кол-во	Примечание
<u>Окна</u>				
17	Демонтаж деревянных оконных блоков размерами 2200x1600(h)мм (18шт)	шт/м²	18/63,36	
18	Демонтаж деревянных оконных блоков размерами 2000x1500(h)мм	шт/м²	6/18,0	
19	Демонтаж оконных откосов (внутренних) оштукатуренных цементно-песчанным раствором толщиной 20мм шириной 450мм	м²	57,24	$L=18*(2,2-2*1,6+4*2-2*1,5)=127,2; S=127,2*0,45=57,24\text{м}^2; V=57,24*0,02=1,15\text{м}^3; m=57,24*1800=102612,0\text{кг}$
20	Демонтаж подоконных досок деревянных шириной 50мм, толщиной 50мм	шт/м²	24/25,8	$L=18*2,2-6*2-516\text{м} S=516*0,05=25,8\text{м}^2; m=25,8*0,05*600=774,0\text{кг}; 0,774\text{м}$
21	Демонтаж оконных отливов оцинкованных шириной 250мм из оцинкованной стали толщиной 0,7мм	шт/м²	24/12,9	$L=18*2,2-6*2-516\text{м} S=516*0,25=12,9\text{м}^2$
22	Демонтаж оконных откосов (наружных) оштукатуренных цементно-песчанным раствором толщиной 20мм шириной 250мм	шт/м²	31,8	$L=18*(2,2+2*1,6+4*2-15)=127,2; S=127,2*0,25=31,8\text{м}^2; V=31,8*0,02=0,636\text{м}^3; m=0,636*1800=1144,8=115\text{м}$
<u>Отмостка</u>				
23	Демонтаж бетонной отмостки шириной 1000мм по периметру здания толщиной 100мм	м²/м³	124,73/12,47	$m=12,47*1800=22446,0\text{куб.м}$
24	Разработка грунта экскаваторами (Volvo-EC210CLR) с погрузкой на автомобиль самосвалы, V-кофша 0,15 м³, группа грунтов 2 толщиной 210мм.	м³	26,19	
25	Перевозка грунта на пришкольный участок на расстояние до 1 км.	м³	26,19	
26				
27				
28				
29				
30				
31				
32				

Расчет
3 наружной двери
1 шт=0,6*(1,7+2,3*2)*1=3,78 м²;
1 шт=0,6*(1,5+2,4*2)*1=3,78 м²;
1 шт.=0,6*(1,0+2,1*2)*1=3,12 м²;

8 шт внутренних дверей
8 капитальных стен
1 шт=0,4*(1,7+2,4*2)*1=2,6 м²;
2 шт=0,4*(1,0+2,1*2)*2=4,16 м²;
3 шт.=0,4*(0,9+2,1*2)*3=6,12 м²;
2 шт.=0,4*(0,8+2,1*2)*2=4,0 м²;
Общая площадь откосов - 27,56 м².


28-2022-854П-ГЧ

«Выполнение комплексного капитального ремонта здания МОУ Нижнеполтавская СОШ»

Изм.	Кол-уч.	Лист	№ док.	Подпись	Дата
Разработчик	Коленко И.И.				20.06.22
Проверил	Каширин С.С.				20.06.22
Проверил	Каширин А.С.				20.06.22
Н. контр	Каширин С.С.				20.06.22

Стадия	Лист	Листов
Общественное здание	П	24
План первого этажа Литера А2 в осях "5-12"/"А/А-Г/Г" (демонтажные работы)	000 "КАДИ"	2. Благодаренск




План пристройки ("ТИР") (демонтажные работы)

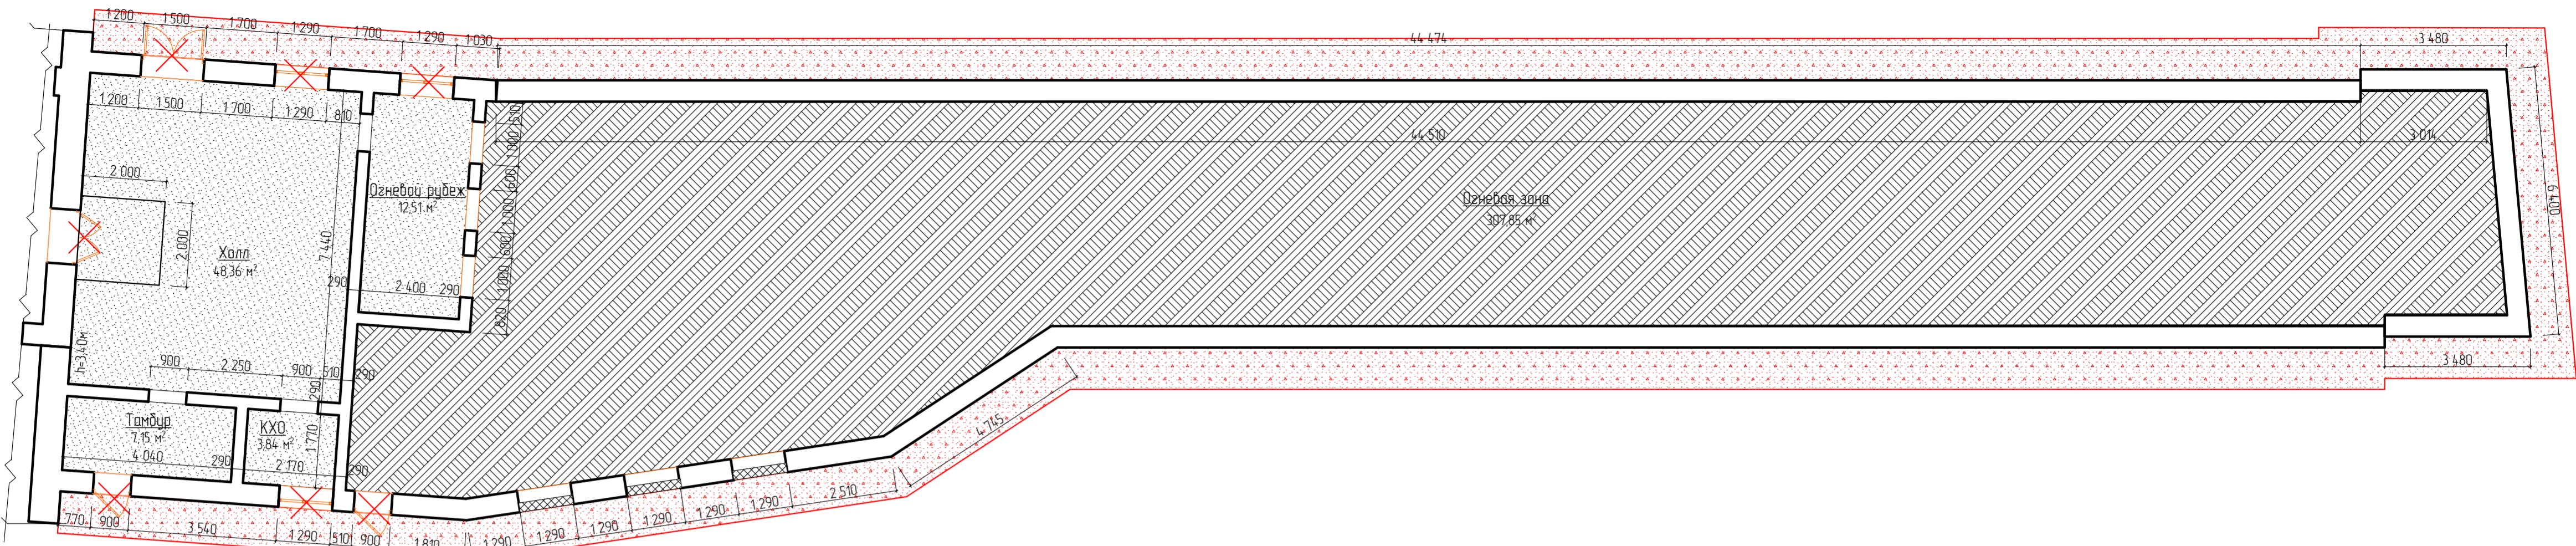

Ведомость объемов демонтажных работ (начало)

Поз.	Наименование работ, затрат	Ед. изм.	Кол-во	Примечание
	Полы			
1	Демонтаж плинтусов бетонных сечением 40*40мм	м.п.	62,64	$m=62,64*0,04*0,04*1800=180,4$ $=0,18m$
2	Разборка бетонных полов толщиной 100мм	m^2/m^3	7186/7,19	$m=7,19*1800=1807,19=1807m$
	Стены			
3	Удаление штукатурного слоя по всей поверхности стен толщиной 20мм	m^2	212,98	$S=212,98*2=425,96$
	Потолки			
4	Зачистка от извеcткового слоя и обеспыливание поверхности помещений	m^2	71,86	
	Двери			
5	Демонтаж деревянного дверного блока размерами 1500x2200(h)мм (1шт)	$шт./м^2$	1/3,3	
	Демонтаж деревянного дверного блока размерами 900x2200(h)мм (2шт)	$шт./м^2$	2/3,96	
6	Отбивка штукатурки откосов в стенах после демонтажа дверных блоков	m^2	12,48	Расчет
	Окна			
8	Демонтаж деревянных оконных блоков размерами 1300x1300(h)мм (3шт)	$шт./м^2$	3/5,07	
	Демонтаж оконных откосов (внутренних) оштукатуренных цементно-песчаным раствором толщиной 20мм шириной 450мм	m^2	5,27	$L=3*(13+2*13)=117, S=117*0,45=52,7m^2$ $V=5,27*0,024=0,11m^3, m=0,11*1800=198,0$ $=0,198m$
9	Демонтаж подоконных досок деревянных шириной 500мм, толщиной 50мм	$шт./м^2$	3/195	$L=3*13+3,9m=3,9*0,5=195m, m=195$ $*0,05*600=58,5m=0,059m$
10	Демонтаж оконных откосов оцинкованных шириной 250мм из оцинкованной стали толщиной 0,7мм	$шт./м^2$	3/0,98	$L=3*13+3,9m=3,9*0,25=98m^2$
11	Демонтаж оконных откосов (карнизы) оштукатуренных цементно-песчаным раствором толщиной 20мм шириной 250мм	$шт./м^2$	2,93	$L=3*(13+2*13)=117, S=117*0,25=29,25m^2$ $V=2,93*0,02=0,06m^3, m=0,06*1800=108,0=108m$
	Перекрытие			
12	Демонтаж деревянных блоков перекрытия (пуклеватываатель) сечением 250x250мм, общая длина = 600 метра	m^3	3,75	
	Отмостка			
13	Демонтаж бетонной отмостки шириной 100мм по периметру здания толщиной 100мм	m^2/m^3	126,2/12,62	$m=12,62*1800=22716,0m=22,72m$
14	Разработка грунта экскаваторами (Volvo-EC210CLR) с погрузкой на автомобили самосвалы, V-кюба 0,15 м³, группа грунтов 2' толщиной 210мм.	m^3	26,5	
15	Перевозка грунта на пришкольный участок на расстояние до 1 км.	m^3	26,5	
	Кровля			
	Демонтаж асбестоцементных листов покрытия кровли	m^2	202,29	$m=2,933m$
	Разборка обрешетки из брусков с профилами	m^2	202,29	$m=2,832m$

Пробивка проема в стене с устройством перемычки над проектируемым проемом Пс1

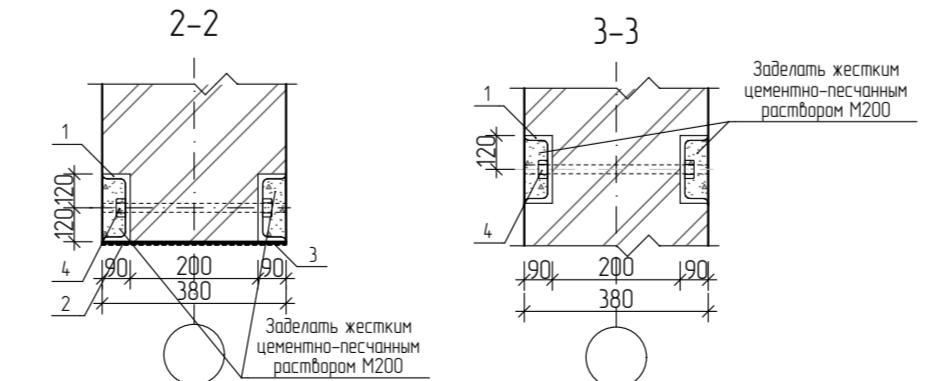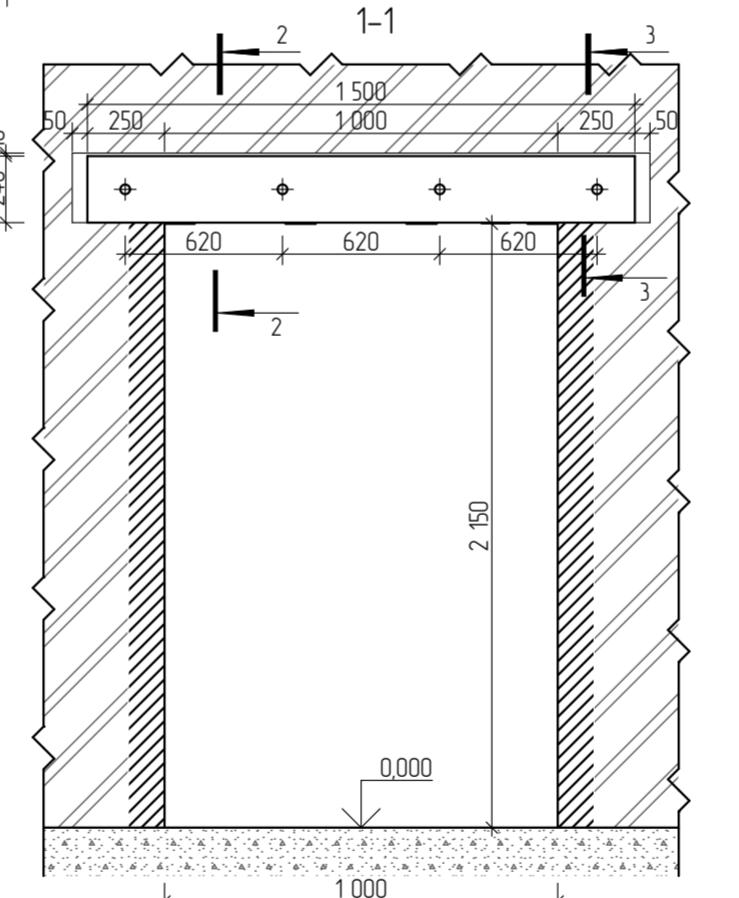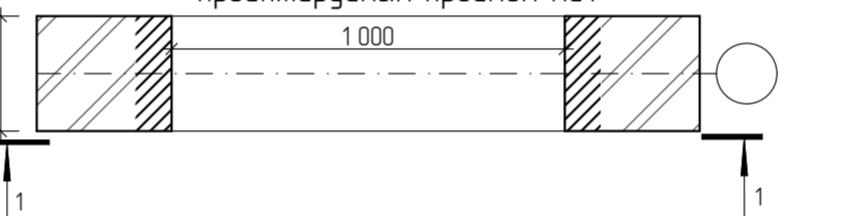

Общие указания

- Выполнить проем в следующей последовательности;
 - выполнить штрабу сначала с одной стороны стены размером 100x250 длинной 1500мм на высоте 2100 от уровня чистого пола (см. разрез 1-1);
 - забетонировать штрабу швеллером (поз. 4);
 - через просверленные отверстия выполнить стяжку швеллеров шпильками (поз.4),
 - выполнить подпорку под устраиваемую перемычку по центру бруском 100x150мм,
 - пробить проем шириной 150мм от пола до низа устраиваемой перемычки с одной стороны;
 - сбрить подпорку из бруса;
 - выполнить соединение швеллеров металлической планкой (поз.2) с шагом 400мм на сварке;
 - выполнить оштукатуривание металлической перемычки по схеме "рафбца".
2. Материал конструкций - сталь С245.
3. Сборку выполнять ручной дуговой сваркой электродами 342 по ГОСТ 9467-75 в соответствии с указаниями ГОСТ 10922-90. Все сварные швы с катетом $k=4mm$.
3. Антикоррозийную защиту стальных конструкций выполнять лакокрасочным покрытием. Произвести окраску одним слоем эмали ХВ-113 по слою грунтобки ГФ-021. Общая толщина лакокрасочного слоя должна быть не менее 55мм. При производстве работ соблюдать правила техники безопасности и охраны труда.
5. Шпильки (поз.4) выполнить с двухсторонней резьбой длиной 80мм с крупным шагом $s=2,0mm$. Шпильки ГИ15. с шагом 620мм.
6. Перед устройством перемычки выполнить временное закрепление плит перекрытий из бруса 150x150мм;
7. Данный лист читать совместно с Л 14, 17 – АСГЧ

Спецификация материалов расширяемого проема

Марка поз.	Обозначение	Наименование	Кол.	Масса ед. кг	Примечание
1	ГОСТ 8240-97	Швеллер №24 L=1500мм	10	36,0	$m = 360,0 \text{ кг}$
2	ГОСТ 103-2006	Полоса толщиной 6 мм, L=350мм	20	1,65	$m = 33,0 \text{ кг}$
3	ГОСТ 5336-80*	Сетка №1-12-1,4 м²	31,0		
4		Шпилька M16x350	20	0,55	$m = 11,0 \text{ кг}$

28-2022-854П-ГЧ

«Выполнение комплексного капитального ремонта здания МОУ Нижнеполтавская СОШ»


Общественное здание
Стадия Лист/ П 25
План пристройки ("ТИР") (демонтажные работы)
000 "КАДИ"
г. Благовещенск

Изм.	Кол.уч.	Лист № док.	Подпись	Дата
Разработчик	Коленко И.И.			20.06.22
Проверил	Каширин С.С.			20.06.22
Проверил	Каширин А.С.			20.06.22
Н. контр	Каширин С.С.			20.06.22

Ведомость объемов демонтажных работ (начало)

Поз.	Наименование работ, затрат	Ед. изм.	Кол-во	Примечание
Полы				
1	Демонтаж плинтусов ПВХ	м.п.	377,9	$m=377,9 \cdot 0,0007=0,264m$
2	Удаление покрытия пола - линолеума	м.п.	638,27	$m=4,5 \cdot 638,27=2872,22 = 2,872m$
3	Демонтаж сплошного настила половы доски, толщиной 32мм	м ²	638,27	$m=638,27 \cdot 0,032=20,12 m^2$
4	Демонтаж деревянных лаг основания досчатых полов, бруск 50х50мм, шаг 500мм, общая длина 227,0 метров	м/м ³	1090/2,71	$m=2,71 \cdot 600=1626,0 m^2$
5	Демонтаж плинтусов бетонных сечением 40*40мм	м.п.	16,8	$m=16,8 \cdot 0,04 \cdot 0,04 \cdot 1800=48,38=0,048m$
6	Разборка покрытия полов из керамической плитки толщиной 20мм	м ²	14,4	$m=14,4 \cdot 0,02 \cdot 1800=518,4 m^2$
7	Разборка цементно-песчаной стяжки полов толщиной 50мм	м ² /м ³	14,4/0,72	$m=0,72 \cdot 1800=1296,0 m^2$
Стены				
8	Удаление штукатурного слоя по всей поверхности стен толщиной 20мм	м ²	1544,27	$S=26754+1585+1426,04 m^2$ $m=14,26,04 \cdot 0,02 \cdot 1800=5137,44 m^2$
Потолки				
9	Демонтаж потолка Армстронг	м ²	25177	$S=109,52 + 14,25 = 251,77 m^2$
10	Зачистка от известиевого слоя и обсыпывание поверхности помещений	м ²	652,67	
Двери				
11	Демонтаж деревянного дверного блока размерами 1500x2400(h)мм (1шт)	шт/м ²	1/3,6	
12	Демонтаж деревянного дверного блока размерами 1000x2200(h)мм (2шт)	шт/м ²	2/4,4	
13	Демонтаж деревянного дверного блока размерами 900x2100(h)мм (9шт)	шт/м ²	9/17,01	
14	Демонтаж деревянного дверного блока размерами 800x2100(h)мм (2шт)	шт/м ²	2/3,36	
15	Отбивка штукатурки откосов в стенах после демонтажа дверных блоков	м ²	26,58	Расчет
Окна				
16	Демонтаж ПВХ оконных блоков размерами 1500x2300(h)мм	шт/м ²	25/86,25	
17	Демонтаж ПВХ оконных блоков размерами 1500x1200(h)мм	шт/м ²	1/1,8	
18	Разборка заполненных оконных из стеклоблоков, размерами проема 1500x2400(h)мм, толщиной 80мм, в количестве 10 шт.	м ³	36,0	
19	Демонтаж оконных откосов (бетонных) оштукатуренных цементно-песчанным раствором толщиной 20мм шириной 450мм	м ²	97,83	$L=35 \cdot (15-2 \cdot 2,3) \cdot (15-2 \cdot 1,2) \cdot 2174, S=2174 \cdot 0,45 = 978,3 m^2$ $V=9,83 \cdot 10 \cdot 0,2 \cdot 0,45 = 18,00 m^3$ $>352,08-1,522 m$
20	Демонтаж подоконных досок ПВХ шириной 500мм	шт/м ²	26/39,0	
21	Демонтаж оконных отливов оцинкованных шириной 250мм из оцинкованной стали толщиной 0,7мм	шт/м ²	26/6,5	
22	Демонтаж оконных откосов (деревянных) оштукатуренных цементно-песчанным раствором толщиной 20мм шириной 250мм	шт/м ²	39,1	$L=35 \cdot (15-2 \cdot 2,3) \cdot (15-2 \cdot 1,2) \cdot 564, S=564 \cdot 0,25 = 139,4 m^2$ $V=39,1 \cdot 0,02 \cdot 0,782 m^3$ $m=0,782 \cdot 1800 = 1408 m$

План второго этажа Литера А в осях "1-4" и "А-Г"
(демонтажные работы)

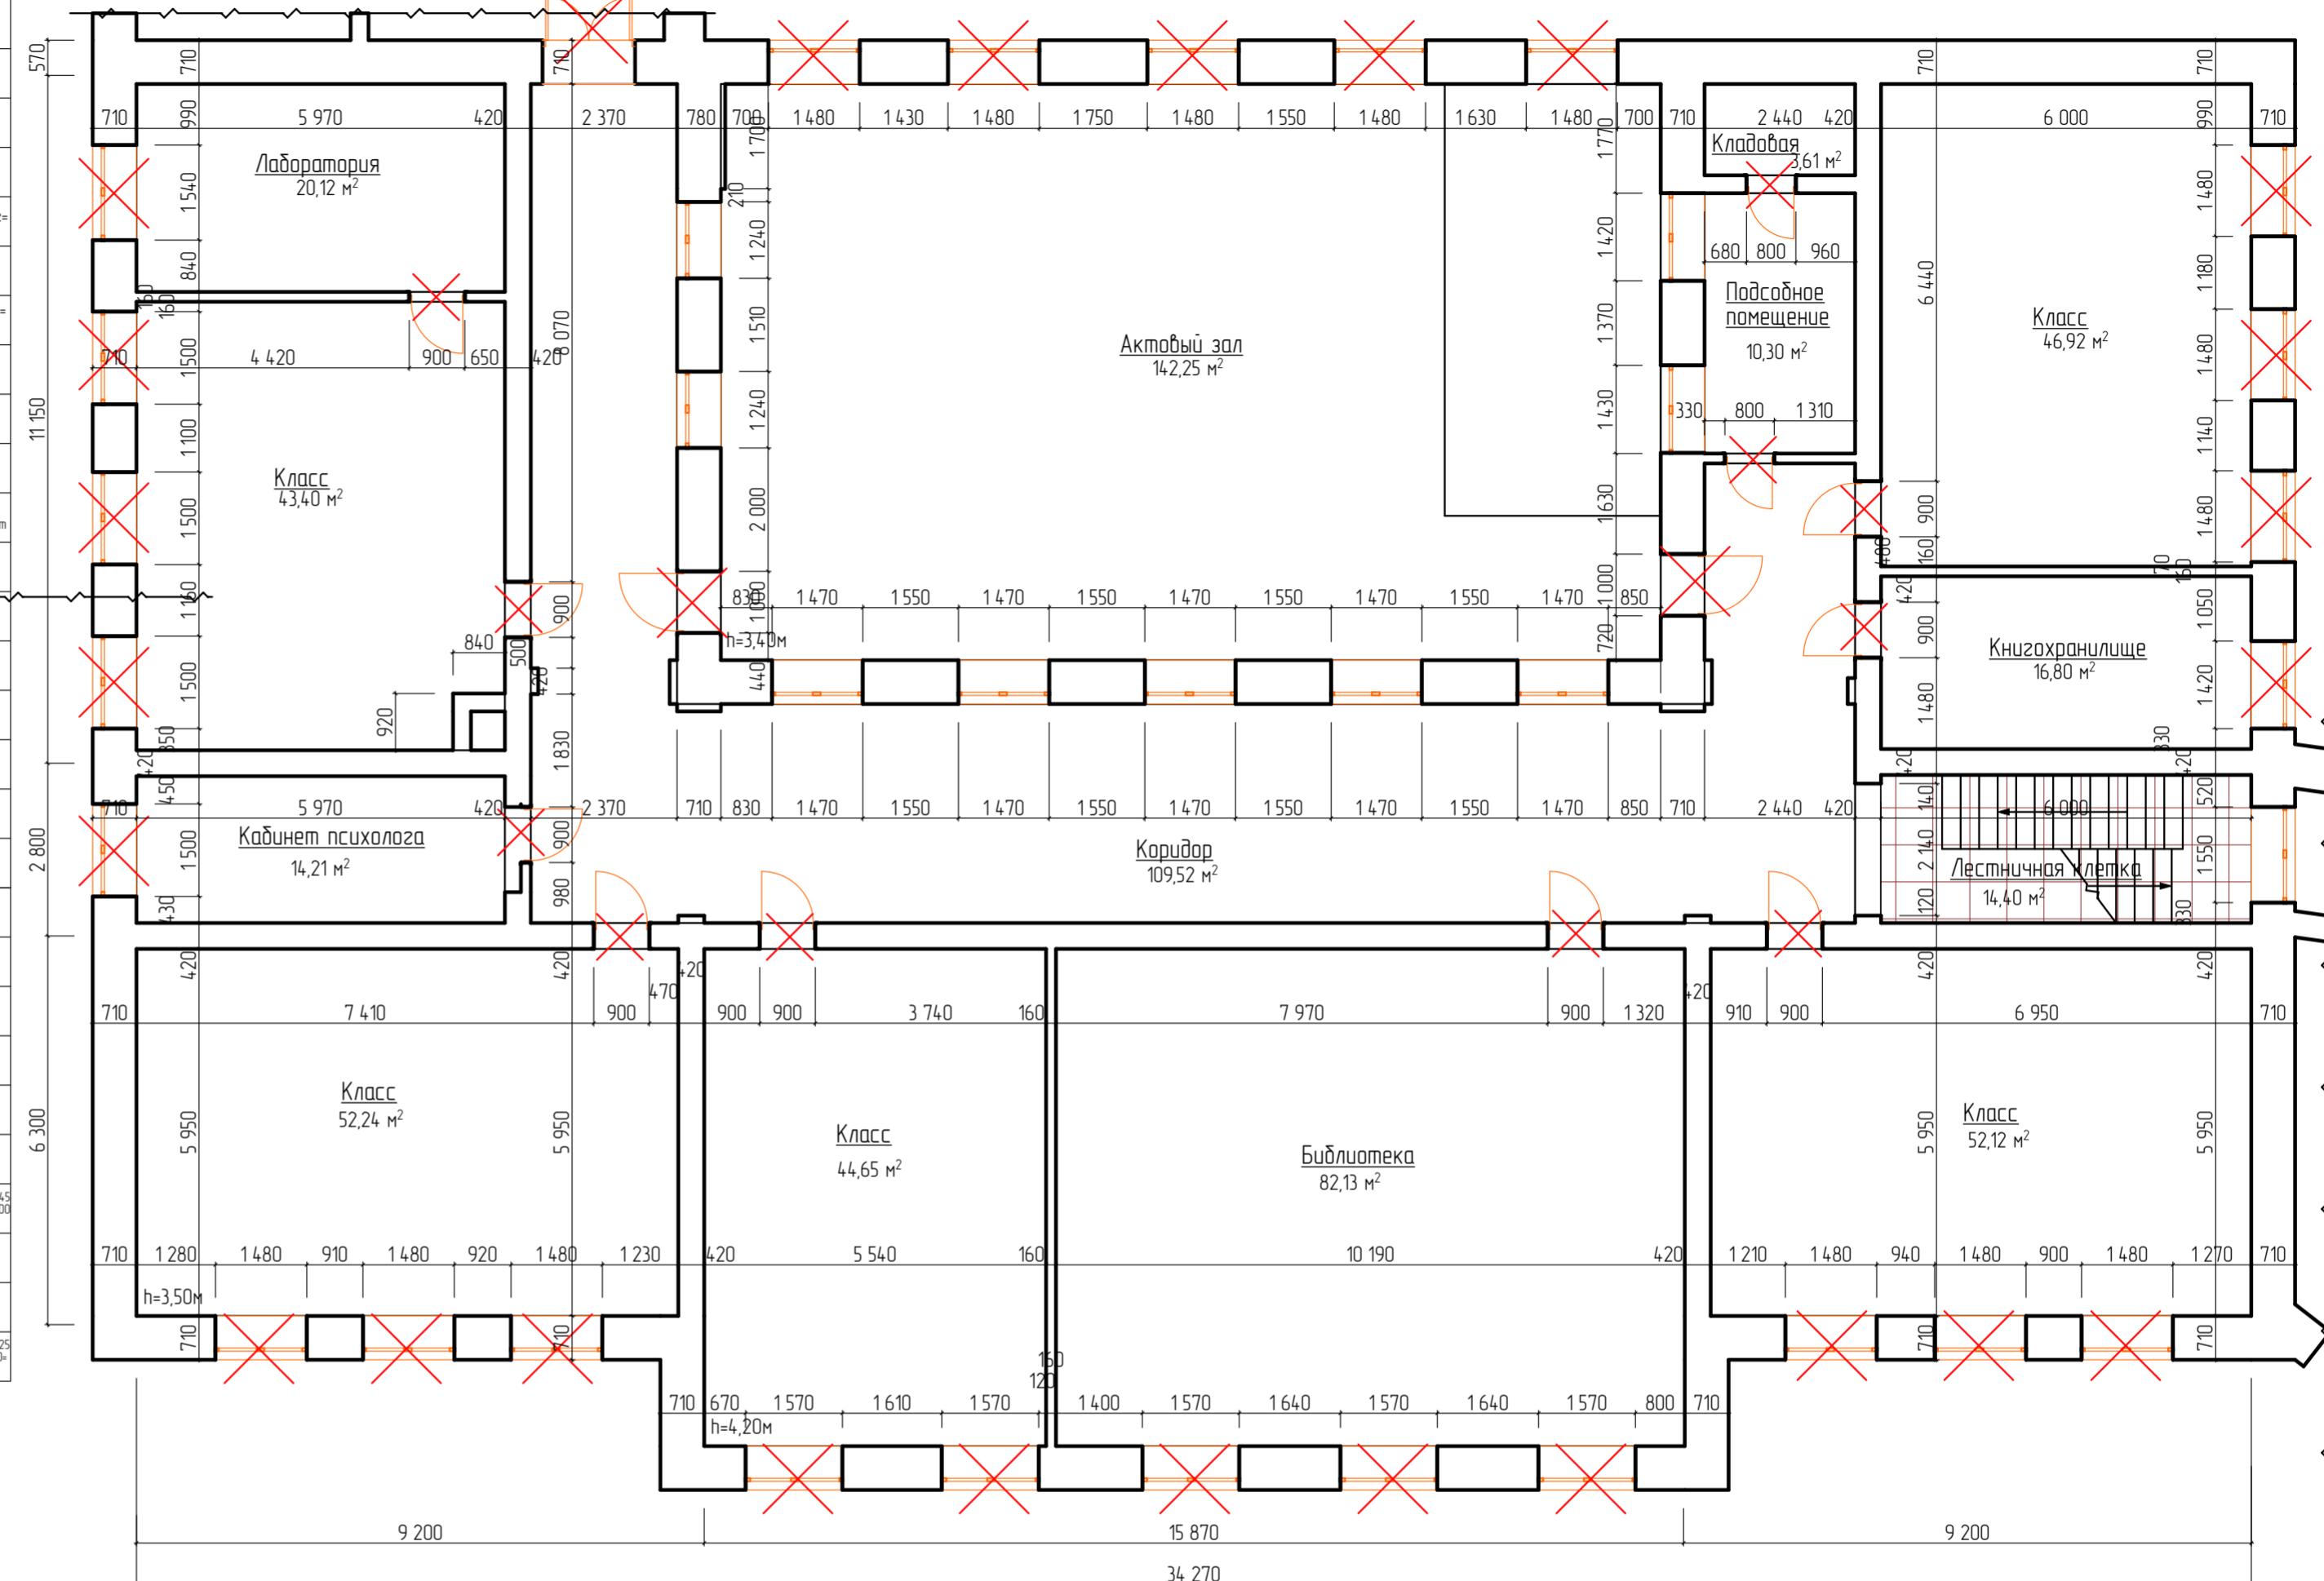

Согласовано
Прил. №
Взам. и дата

28-2022-854П-ГЧ


«Выполнение комплексного капитального ремонта здания МОУ Нижнеполтавская СОШ»

Изм.	Кол-уч	Лист	№ док.	Подпись	Дата
Разработал	Коленко И.И.	Лист 1	№ док. 1	Иван Коленко	20.06.22
Проверил	Коширин С.С.	Лист 2	№ док. 2	Сергей Коширин	20.06.22
Проверил	Коширин А.С.	Лист 3	№ док. 3	Алексей Коширин	20.06.22
Н. контр	Коширин С.С.	Лист 4	№ док. 4	Сергей Коширин	20.06.22

План второго этажа Литера А
в осях "1-4" и "А-Г"
(демонтажные работы)

ООО "КАДИ"
г. Благовещенск

План второго этажа в осях 1-4/А-3 (демонтажные работы)

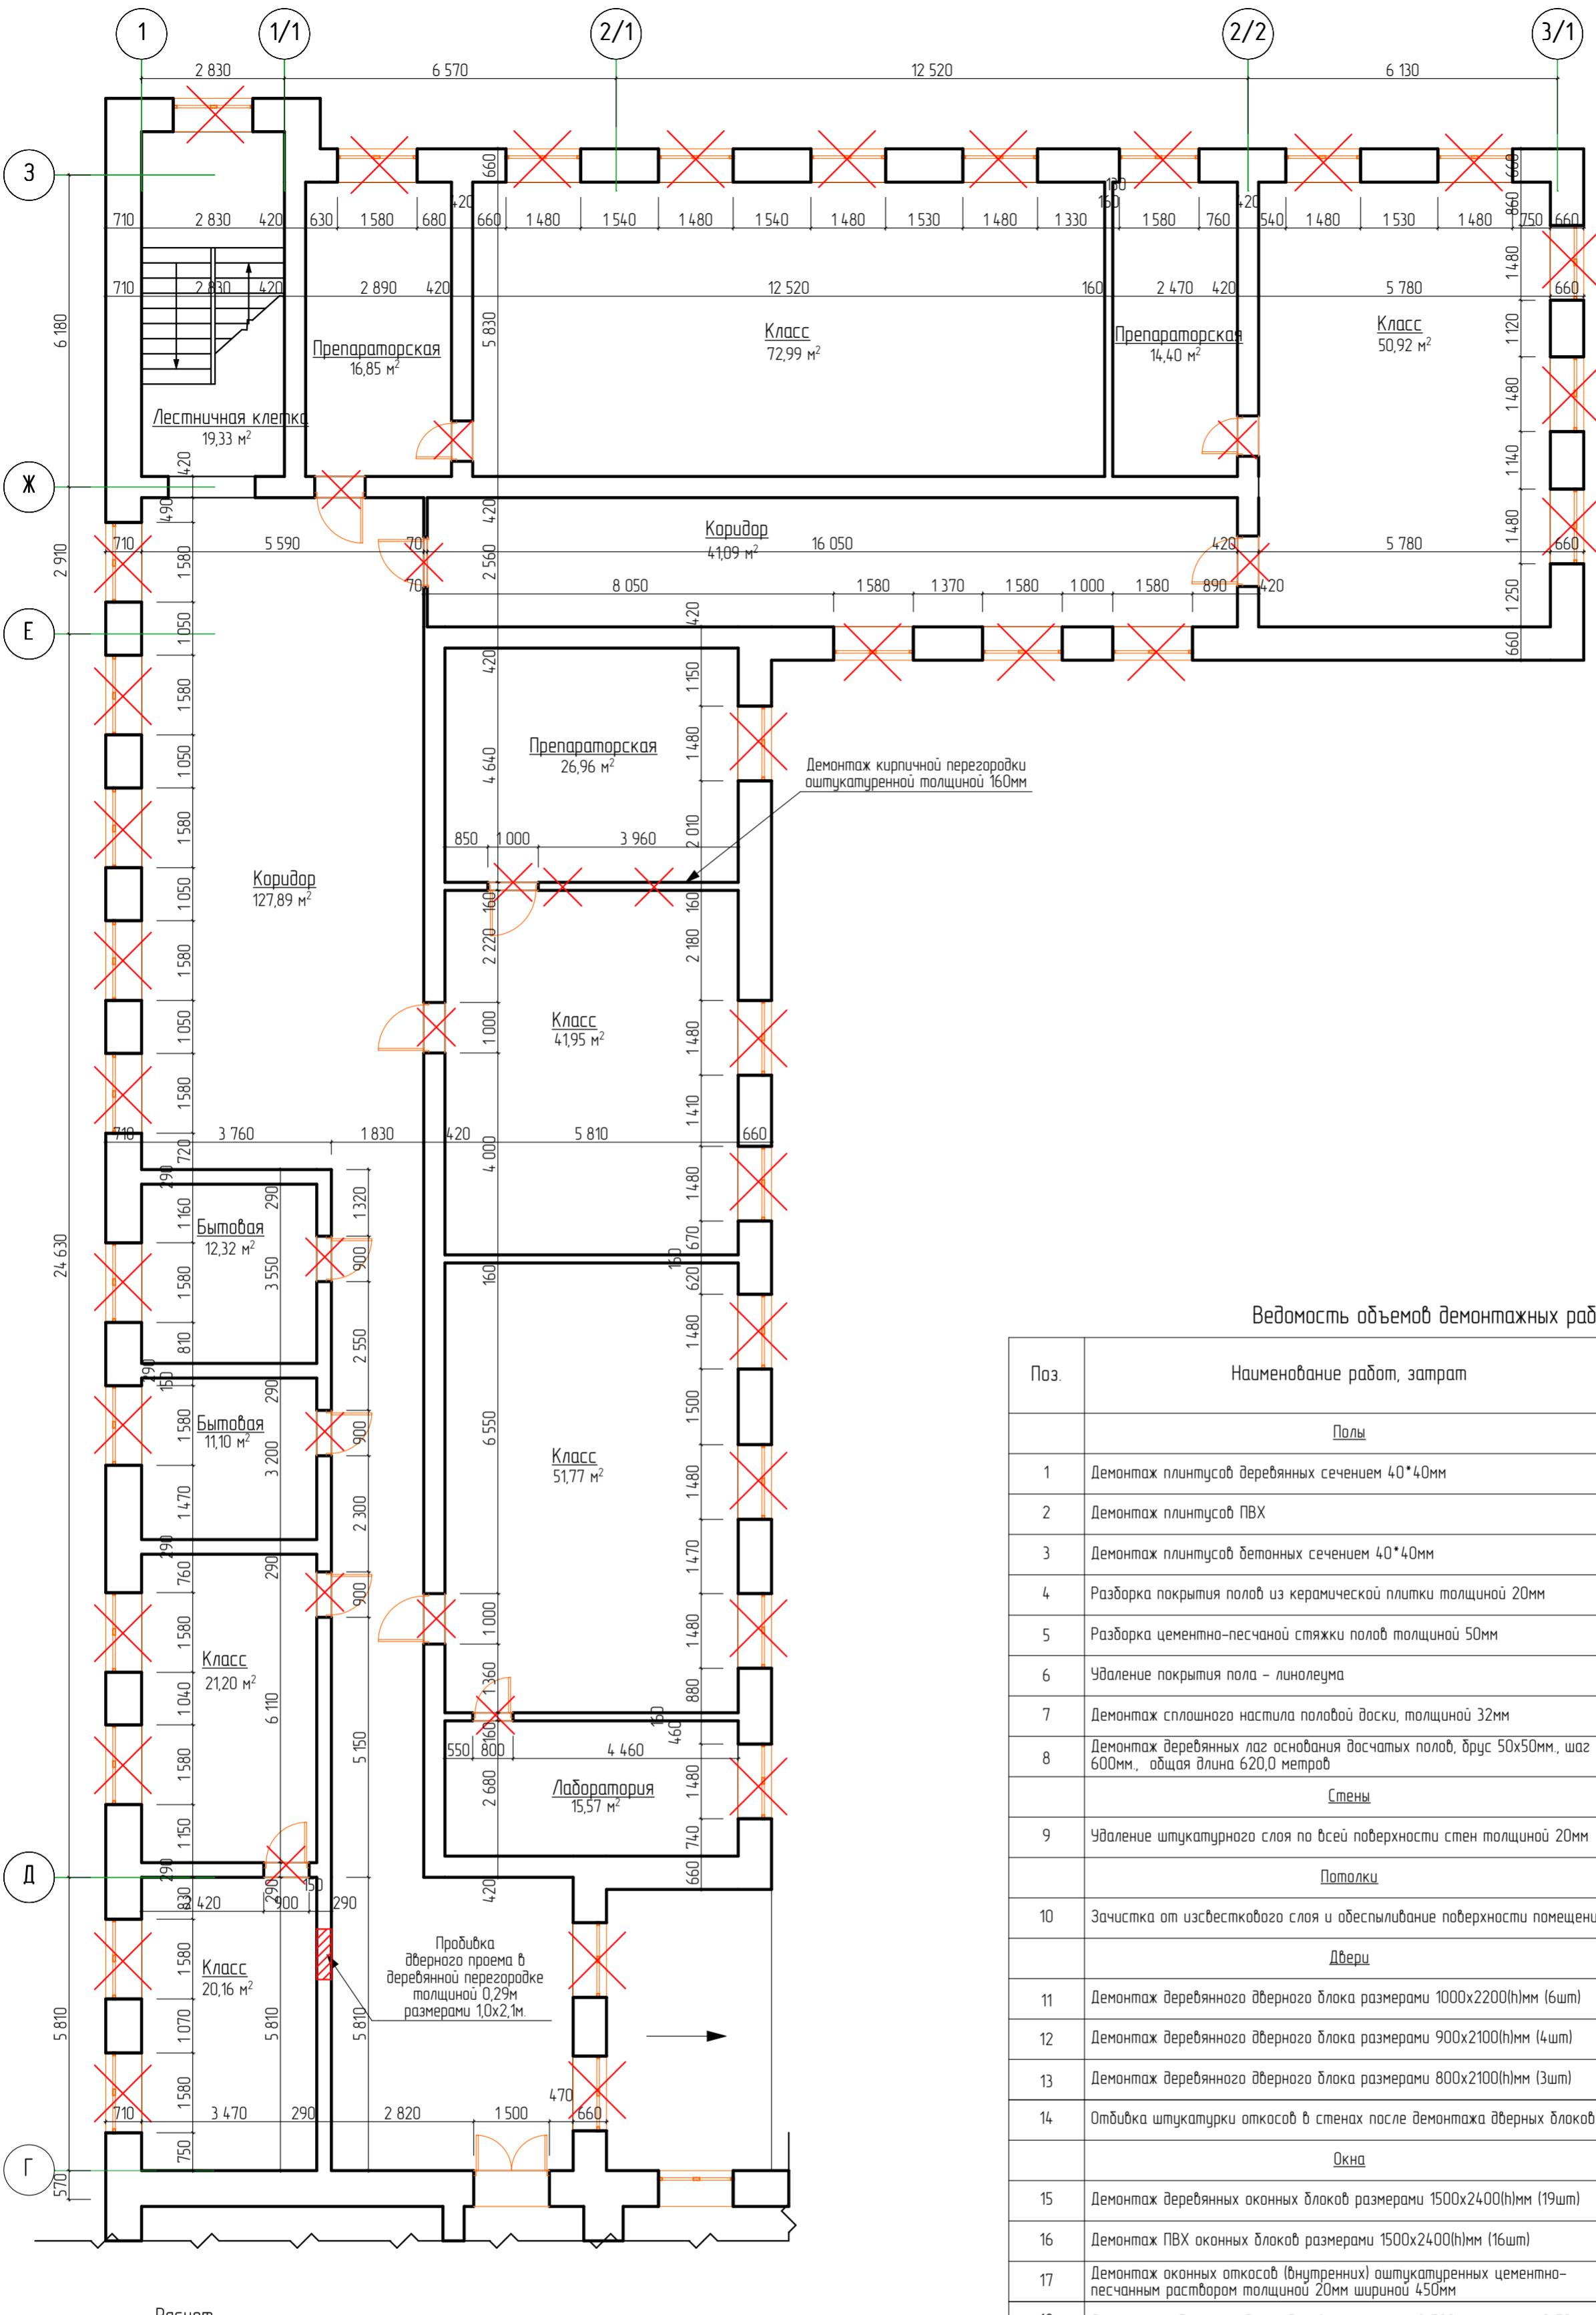

Ведомость объемов демонтажных работ (начало)

Поз.	Наименование работ, затрат	Ед. изм.	Кол-во	Примечание
Полы				
1	Демонтаж плинтусов деревянных сечением 40*40мм	м.п.	274,78	$m=274,78 * 0,04 * 0,04 * 600 = 263,79 \text{ м}^2$
2	Демонтаж плинтусов ПВХ	м.п.	104,22	$m=104,22 * 0,0007 * 0,073 \text{ м}$
3	Демонтаж плинтусов бетонных сечением 40*40мм	м.п.	19,32	$m=19,32 * 0,04 * 0,04 * 1800 = 55,64 \text{ м}^2$
4	Разборка покрытия полов из керамической плитки толщиной 20мм	м²	19,33	$m=19,33 * 0,02 * 1800 = 695,88 \text{ м}^2$
5	Разборка цементно-песчаной стяжки полов толщиной 50мм	м²/м³	19,33/0,97	$m=0,97 * 1800 = 1746 \text{ кг} \approx 1,746 \text{ м}$
6	Удаление покрытия пола - линолеума	м²	167,72	$m=4,5 * 167,72 = 754,74 \text{ м}^2$
7	Демонтаж сплошного настила половыи доски, толщиной 32мм	м²	357,45	$m=357,45 * 0,032 * 600 = 6863,04 \text{ кг} \approx 6,863 \text{ м}$
8	Демонтаж деревянных лаг основания досчатых полов, бруск 50x50мм, шаг 600мм., общая длина 620,0 метров	м/м³	620,0/155	$m=155 * 600 = 930 \text{ кг} \approx 0,93 \text{ м}$
Стены				
9	Удаление штукатурного слоя по всей поверхности стен толщиной 20мм	м²	1354,29	$S=1932 * 274,78 / 10,22 * 14 = 1354,29 \text{ м}^2$ $m=1354,29 * 0,02 * 1800 = 4675,44 \text{ кг} \approx 4,675 \text{ м}$
Потолки				
10	Зачистка от извеcткового слоя и обеспыливание поверхности помещений	м²	544,5	
Двери				
11	Демонтаж деревянного дверного блока размерами 1000x2200(h)мм (6шт)	шт/м²	6/13,2	
12	Демонтаж деревянного дверного блока размерами 900x2100(h)мм (4шт)	шт/м²	4/7,56	
13	Демонтаж деревянного дверного блока размерами 800x2100(h)мм (3шт)	шт/м²	3/5,04	
14	Отбойка штукатурки откосов в стенах после демонтажа дверных блоков	м²	10,48	Расчет
Окна				
15	Демонтаж деревянных оконных блоков размерами 1500x2400(h)мм (19шт)	шт/м²	19/68,4	
16	Демонтаж ПВХ оконных блоков размерами 1500x2400(h)мм (16шт)	шт/м²	16/57,6	
17	Демонтаж оконных откосов (внутренних) оштукатуренных цементно-песчаным раствором толщиной 20мм шириной 450мм	м²	99,23	$L=35 * 15 * 24 * 21 * 2205, S=2205 * 0,45 * 99,23 \text{ м}^2, V=99,23 * 0,02 * 1984 \text{ л}, n=198 \cdot 1800 = 3564,03 \text{ м}^3$
18	Демонтаж подоконных досок деревянных шириной 500мм, толщиной 50мм	шт/м²	19/285	$L=19 * 15 * 28,5 \text{ м} \approx 5 * 285 * 0,5 = 14,25 \text{ м}$
19	Демонтаж подоконных досок ПВХ шириной 500мм	шт/м²	16/12,0	$L=16 * 15 * 24,0 \text{ м} \approx 5 * 12,0 = 12,0 \text{ м}$
20	Демонтаж оконных откосов оцинкованных шириной 250мм из оцинкованной стали толщиной 0,7мм	шт/м²	35/13,13	$L=35 * 15 * 25,5 \text{ м} \approx 5 * 25,5 * 13,13 \text{ м}^2$
21	Демонтаж оконных откосов (наружных) оштукатуренных цементно-песчаным раствором толщиной 20мм шириной 250мм	шт/м²	55,12	$L=55 * 15 * 21 * 2205, S=2205 * 0,25 * 55,12 \text{ м}^2, V=55,12 * 0,02 * 1924 \text{ л}, m=102 \cdot 1800 = 1983,6 \approx 1984 \text{ м}^3$
Перегородка				
22	Прошибка дверного проема в деревянной перегородке толщиной 0,29м размерами 1,0x2,1м	м³	0,365	$m=10 * 2,1 * 0,29 * 600 = 365,4 \text{ кг} \approx 0,365 \text{ м}$
23	Демонтаж кирпичной перегородки оштукатуренной толщиной 160мм, размерами 5,81*3,4	м²/м³	0,365	$m=5,81 * 3,4 * 0,16 * 1800 = 5689,15 \text{ кг} \approx 5,689 \text{ м}$

28-2022-854-П-ГЧ

«Выполнение комплексного капитального ремонта здания МОУ Нижнеполтавская СОШ»

Общественное здание

Стадия Лист Листов

П 27

План второго этажа Литера А1 в осях "1-3/1" и "Г-3" (демонтажные работы)


ООО "КАДИ"
г. Благовещенск

№ подл	Подл. и дата	Взам. и дата	Согласовано

Изм	Кол-уч	Лист	№ док	Подпись	Дата
Разработал	Коленко И.И.	1	2006.22		
Проверил	Каширин С.С.	1	2006.22	Иван	
Проверил	Каширин А.С.	1	2006.22	Иван	
Н. контр	Каширин С.С.	1	2006.22	Иван	

План второго этажа Литера А1 в осях "1-3/1" и "Г-3" (демонтажные работы)

План второго этажа Литера А2 в осях "5-12"/"А/А-Г/Г" (демонтажные работы)

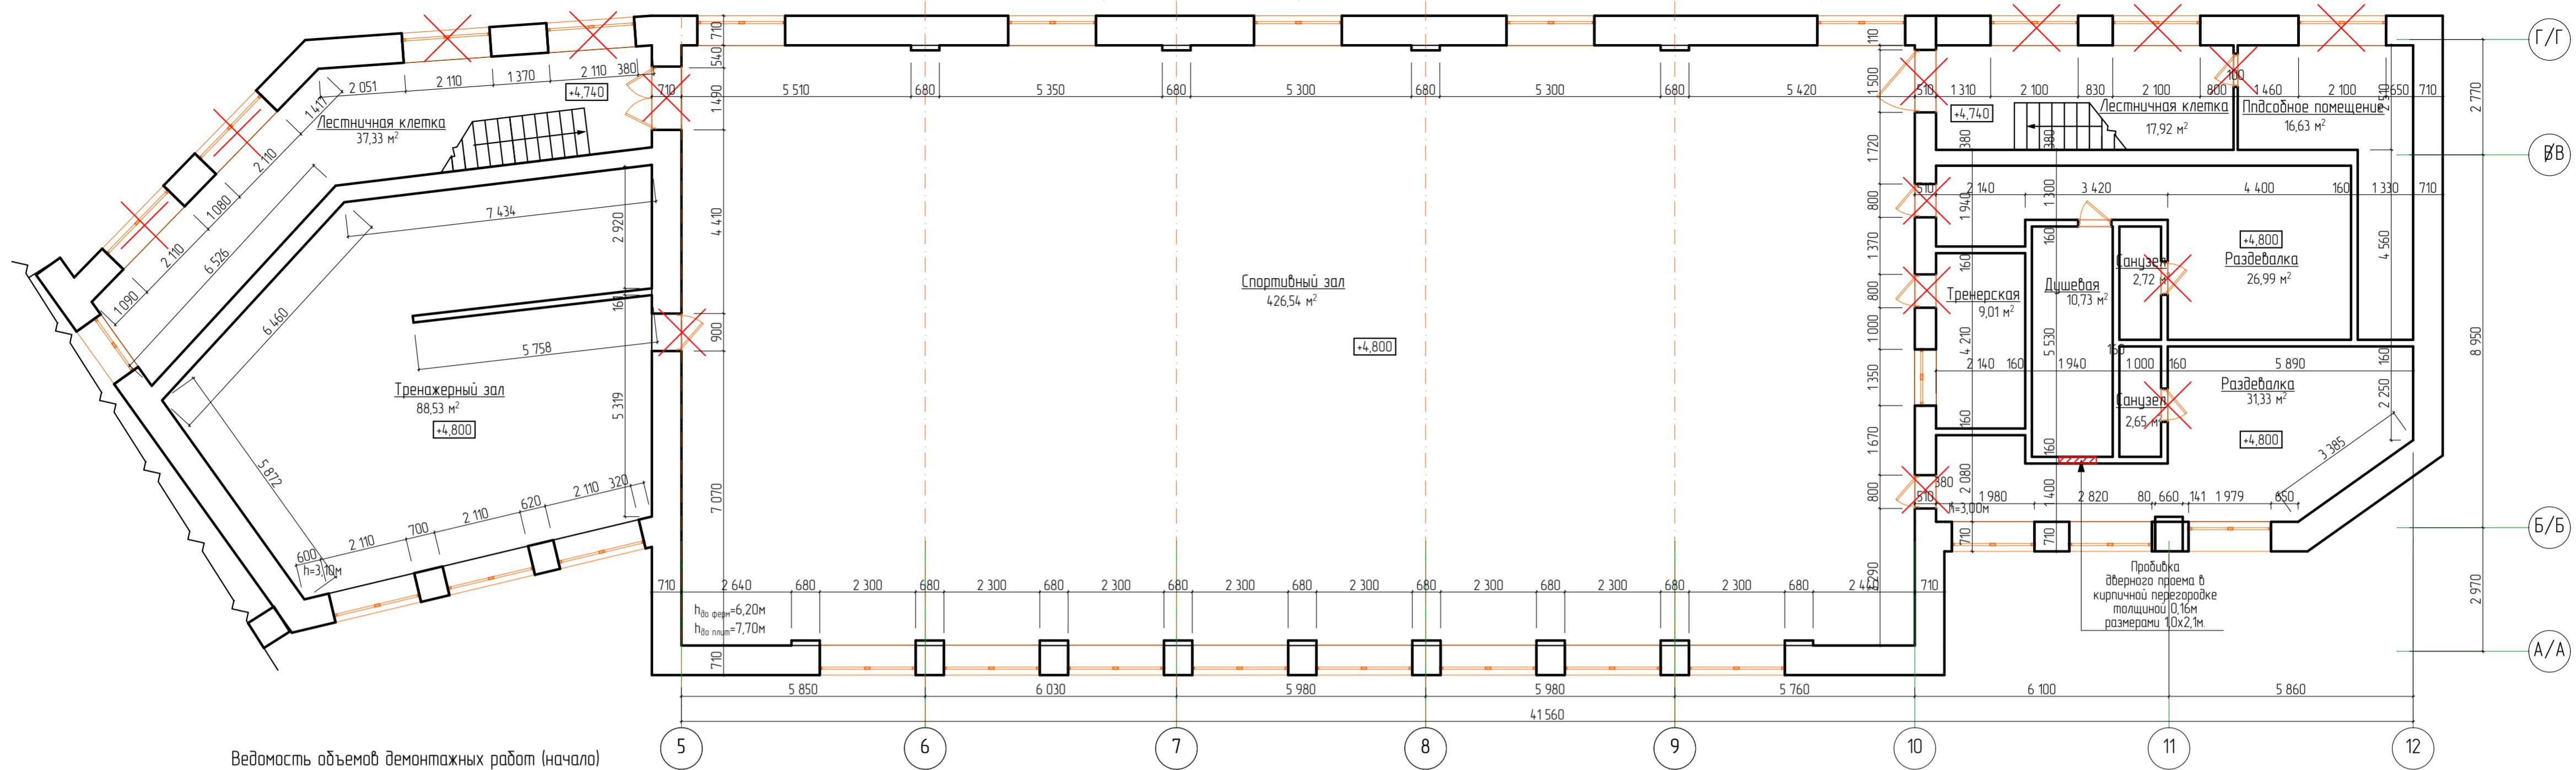

Ведомость объемов демонтажных работ (начало)

Поз.	Наименование работ, затрат	Ед. изм.	Кол-во	Примечание
<u>Полы</u>				
1	Демонтаж плинтусов деревянных сечением 40*40мм	м.п.	124,76	$m=(124,76+12,7)*0,04*0,04*600=131,96\text{м}^2 \approx 132\text{м}^2$
2	Демонтаж плинтусов бетонных сечением 40*40мм	м.п.	167,29	$m=167,29*0,04*0,04*1800=481,8*4,82\text{м}^2$
3	Разборка покрытия полов из керамической плитки толщиной 20мм	м ²	148,43	$m=148,43*0,02*1800=534,34\text{кг}\cdot\text{м}^2 = 5,34\text{м}^2$
4	Разборка цементно-песчаной стяжки полов толщиной 50мм	м ² /м ³	148,43/7,42	$m=148,43*0,05*1800=13358,7\text{кг}\cdot\text{м}^2 = 13,35\text{м}^2$
5	Демонтаж сплошного настила полов из доски, толщиной 32мм	м ²	523,92	$m=(514,91+9,01)*0,032*600=10059,26\text{м}^2 \approx 10,059\text{м}^2$
6	Демонтаж деревянных лаг основания досчатых полов, бруск 50x50мм, шаг 500мм, общая длина 227,0 метров	м/м ³	227,0/2,225	$m=2,25*600=1350,0\text{м}^2 \approx 1,35\text{м}^2$
<u>Стены</u>				
7	Очистка стен от керамической плитки (h=1,8м) толщиной 10мм	м ²	53,42	$S \text{ поверхности стен} = 53,42\text{м}^2$ $S \text{ поверхности стен} = 53,42*2*0,02*1800=192,32\text{м}^2$ $m=53,42*2*0,02*1800=192,32\text{м}^2$
8	Удаление штукатурного слоя по всей поверхности стен толщиной 20мм	м ²	1544,27	$S=22*20*477,7=435,4*135,4\text{м}^2$ $m=1335,13*0,02*1800+48064,68\text{м}^2 \approx 48,064\text{м}^2$
<u>Потолки</u>				
9	Зачистка от известькового слоя и обессыпывание поверхности помещений	м ²	672,35	
<u>Двери</u>				
10	Демонтаж деревянного дверного блока размерами 1500x2200(h)мм (2шт)	шт/м ²	2/6,6	
11	Демонтаж деревянного блока размерами 900x2100(h)мм (1шт)	шт/м ²	1/1,89	
12	Демонтаж деревянного блока размерами 800x2100(h)мм (6шт)	шт/м ²	6/10,08	
13	Отбивка штукатурки откосов в стенах после демонтажа дверных блоков	м ²	17,61	Расчет
<u>Окна</u>				
14	Демонтаж деревянных оконных блоков размерами 2200x1600(h)мм (7шт)	шт/м ²	7/24,64	
15	Демонтаж оконных откосов (внутренних) оштукатуренных цементно-песчанным раствором толщиной 20мм шириной 450мм	м ²	17,01	$L=2,2+16*2+7-37,8, S=37,8*0,45=17,0\text{м}^2, V=17,01*(0,02*0,34*1,7), m=0,34*$
16	Демонтаж подоконных досок деревянных шириной 500мм, толщиной 50мм	шт/м ²	7/5,6	$L=16*7=112\text{м}, S=112*0,5*5,6\text{м}^2, m=5,6*0,05*600=168,0\text{кг} \approx 0,088\text{м}^2$
17	Демонтаж оконных откосов оцинкованных шириной 250мм из оцинкованной стали толщиной 0,7мм	шт/м ²	7/2,8	$L=2,2+16*2+7-37,8, S=37,8*0,25=9,45\text{м}^2, V=9,45*(0,02*0,18*0,7), m=0,09*$
18	Демонтаж оконных откосов (наружных) оштукатуренных цементно-песчанным раствором толщиной 20мм шириной 250мм	шт/м ²	7/9,45	$L=2,2+16*2+7-37,8, S=37,8*0,25=9,45\text{м}^2, V=9,45*(0,02*0,18*0,25), m=0,09*$ Общая площадь откосов - 17,61 м ² .

Расчет

5 шт. внутренних дверей
в капитальных стенах
2 шт.-0,6*(15+2*4*2)*2=7,56м²;
1 шт.-0,5*(0,9+2,1*2)*1=2,55 м²;
2 шт.=0,5*(0,8+2,1*2)*3=7,5 м²;

Общая площадь откосов - 17,61 м².

28-2022-854П-ГЧ

«Выполнение комплексного капитального ремонта здания МОУ Нижнеполтавская СОШ»

Изм.	Кол-уч.	Лист	№ док.	Подпись	Дата
Разработчик	Коленко И.И.				20.06.22
Проверил	Каширин С.С.				20.06.22
Проверил	Каширин А.С.				20.06.22
Н. контр	Каширин С.С.				20.06.22

Общественное здание

Стадия

Лист


План

28


План второго этажа Литера А2 в осях "5-12"/"А/А-Г/Г" (демонтажные работы)

000 "КАДИ"
г. Благовещенск

План кровли Литера А2 в осях "5-12"/"А/А-Г/Г"
(демонтажные работы)

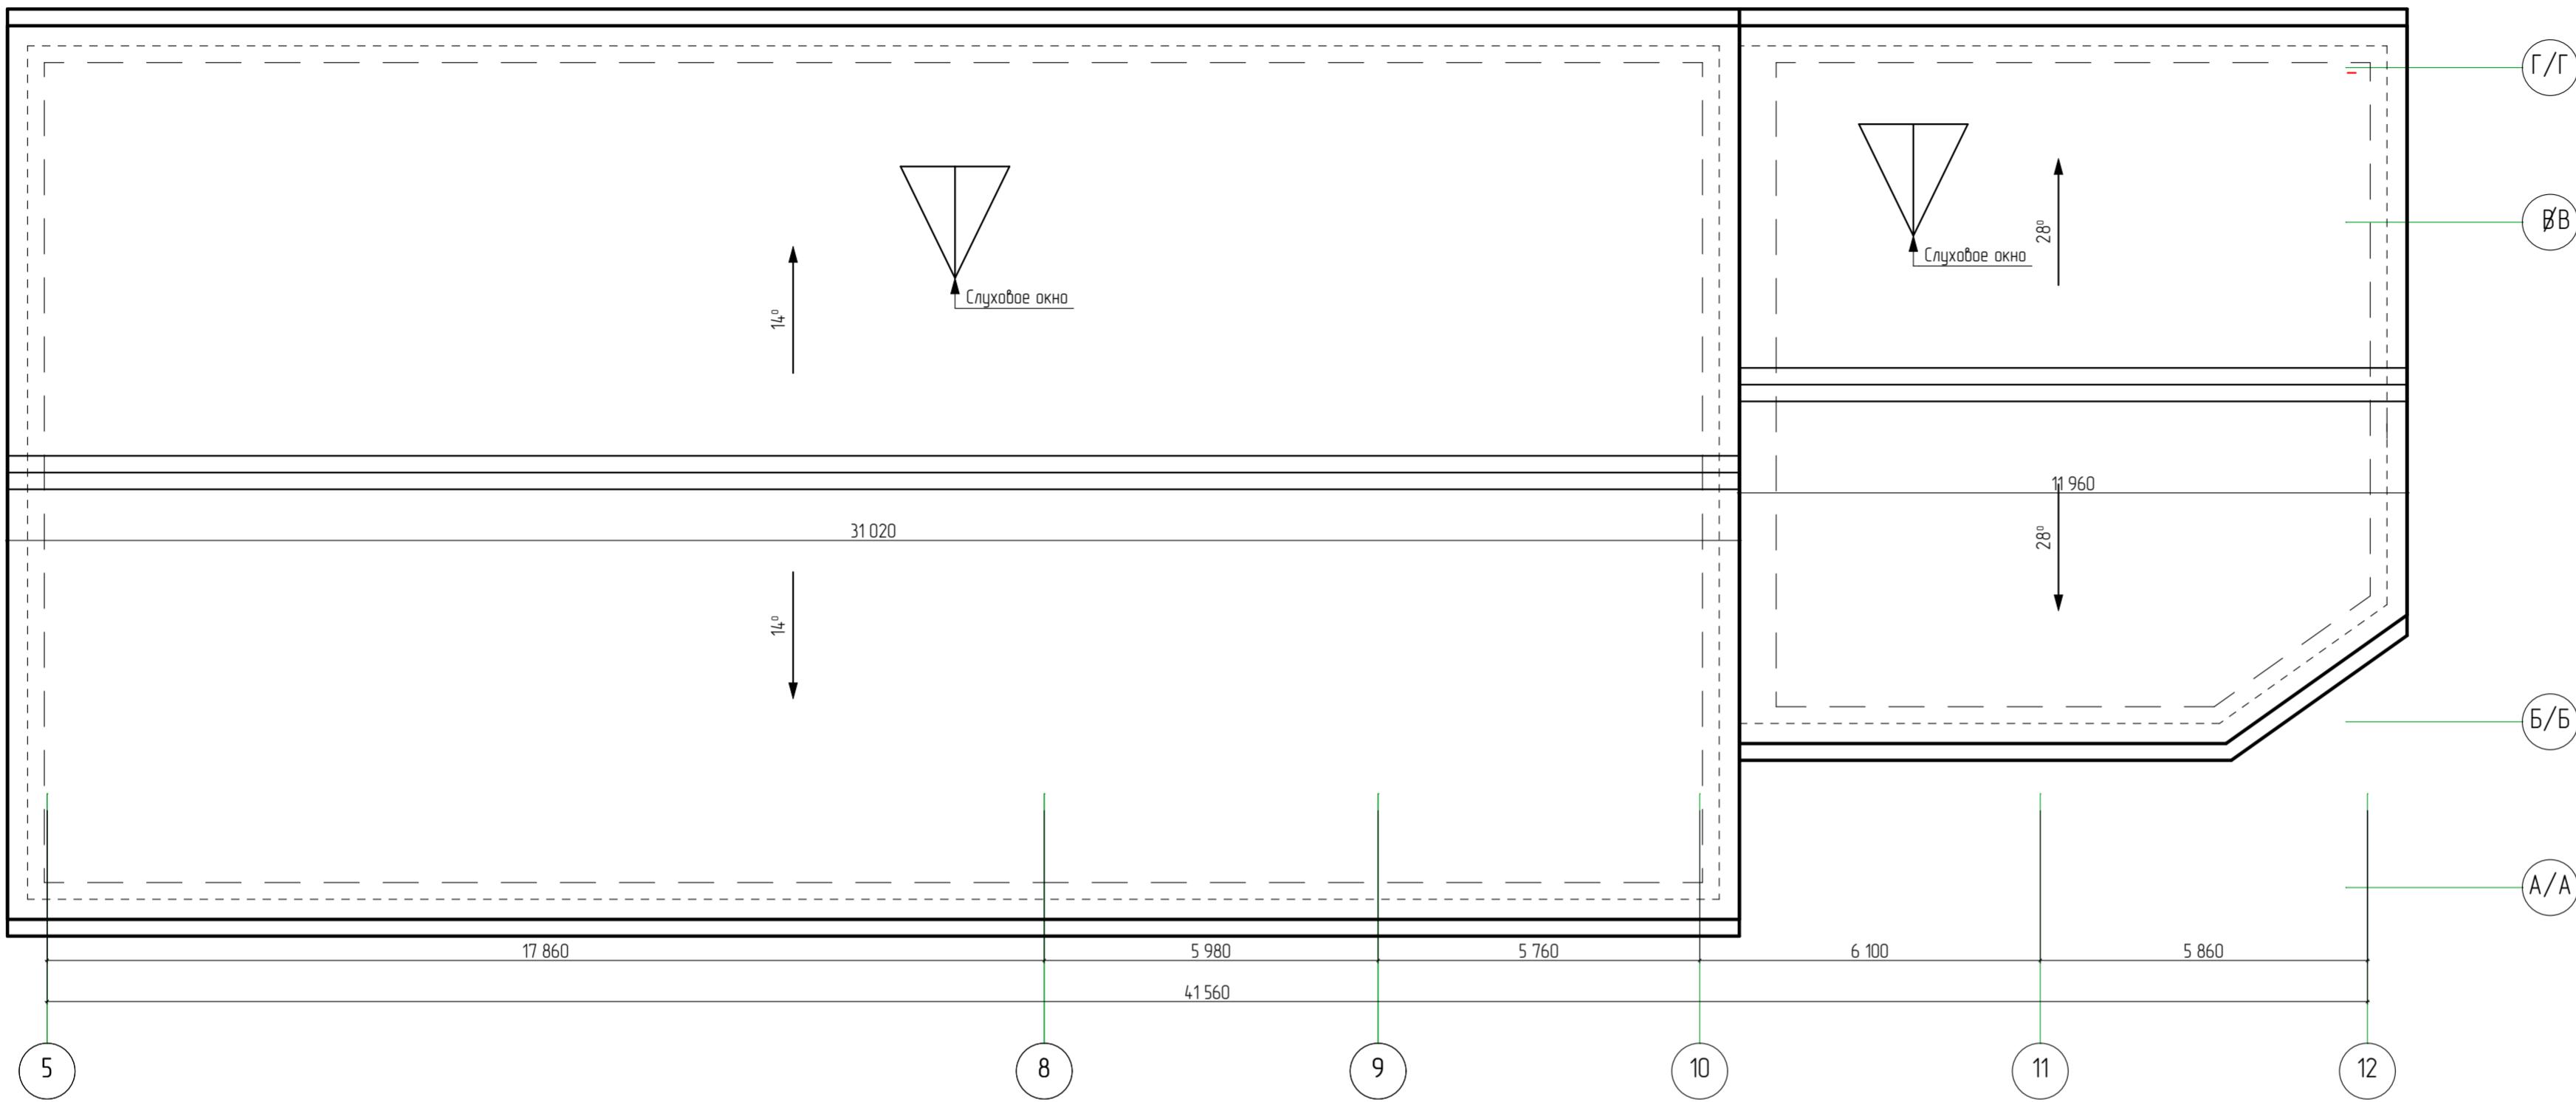

План кровли пристройки ТИР
(демонтажные работы)

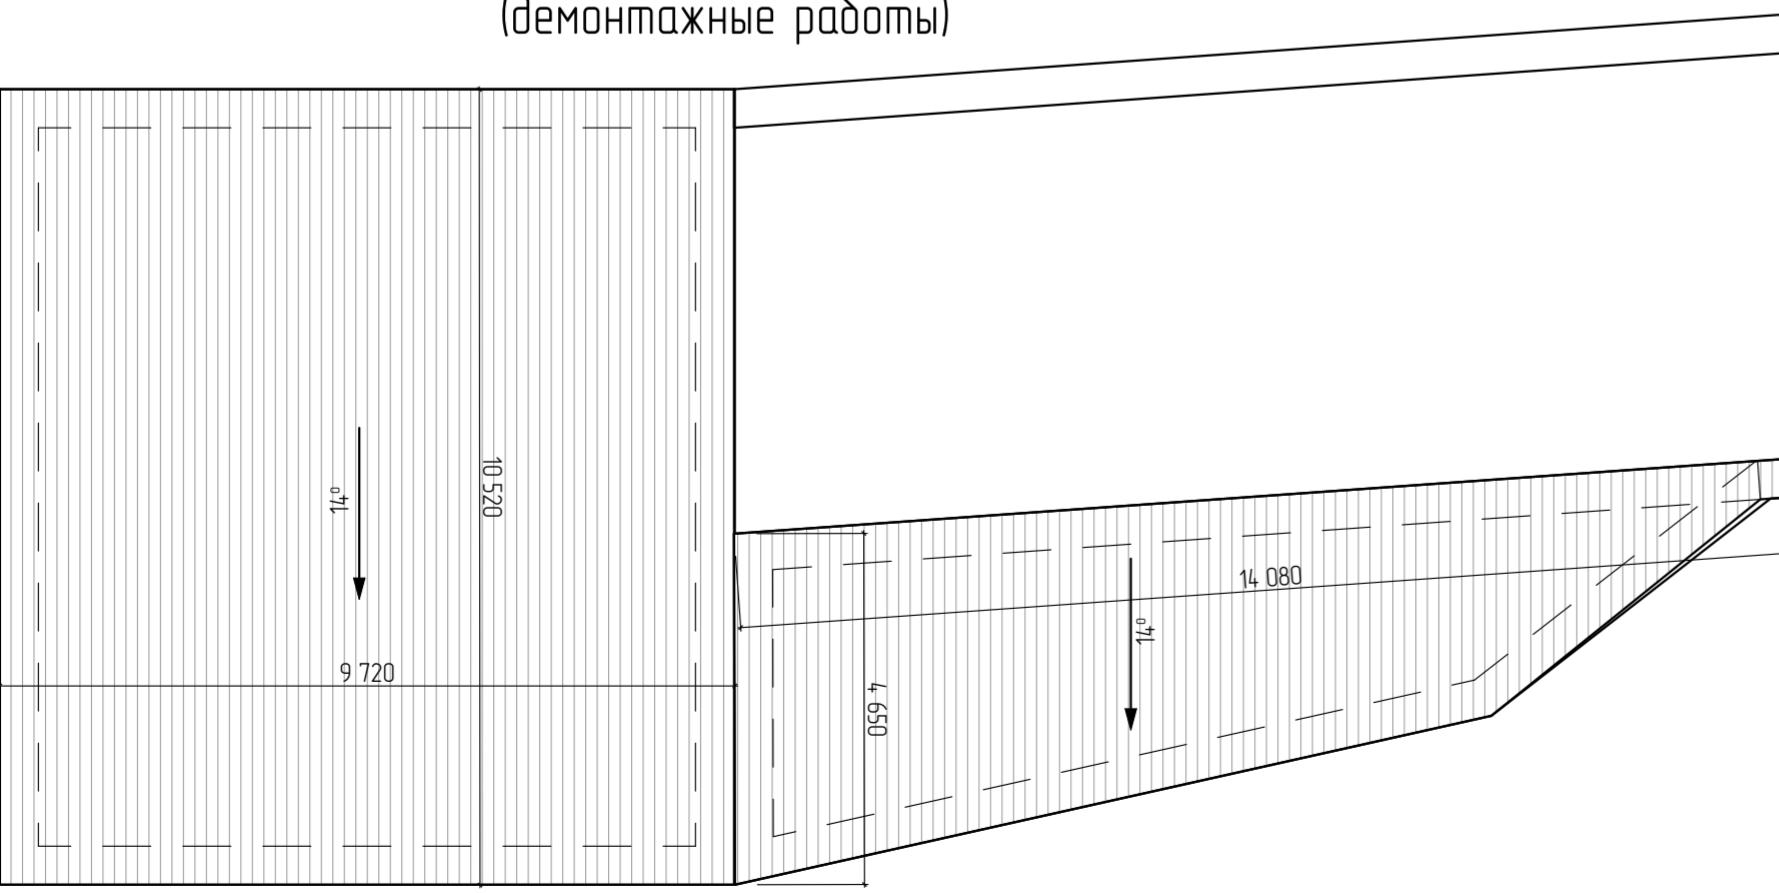

Дефектная ведомость

Поз.	Наименование	Ед. изм	Примечание
1	Демонтаж асбестоцементных листов	М ²	1055,18
2	Демонтаж обрешетки 50x50(h) с шагом 1200мм	М ²	1055,18
3	Демонтаж слуховых окон	шт.	2

28-2022-854П-ГЧ


«Выполнение комплексного капитального ремонта здания МОУ
Нижнеполтавская СОШ»

Изм.	Кол.уч.	Лист	№ док.	Подпись	Дата	Стадия	Лист	Листов
Разработал	Коленко И.И.				20.06.22	Общественное здание	П	29
Проверил	Каширин С.С.				20.06.22			
Проверил	Каширин А.С.				20.06.22			
Н. контр	Каширин С.С.				20.06.22			



План кровли Литера А2 в осях "5-12"/"А/А-Г/Г"
(демонтажные работы) План кровли пристройки ТИР
(демонтажные работы)

ООО "КАДИ"
г. Благовещенск

Инъектирование трещин шириной до 1,5мм
цементно-песчаным раствором (см. прим. п.1)

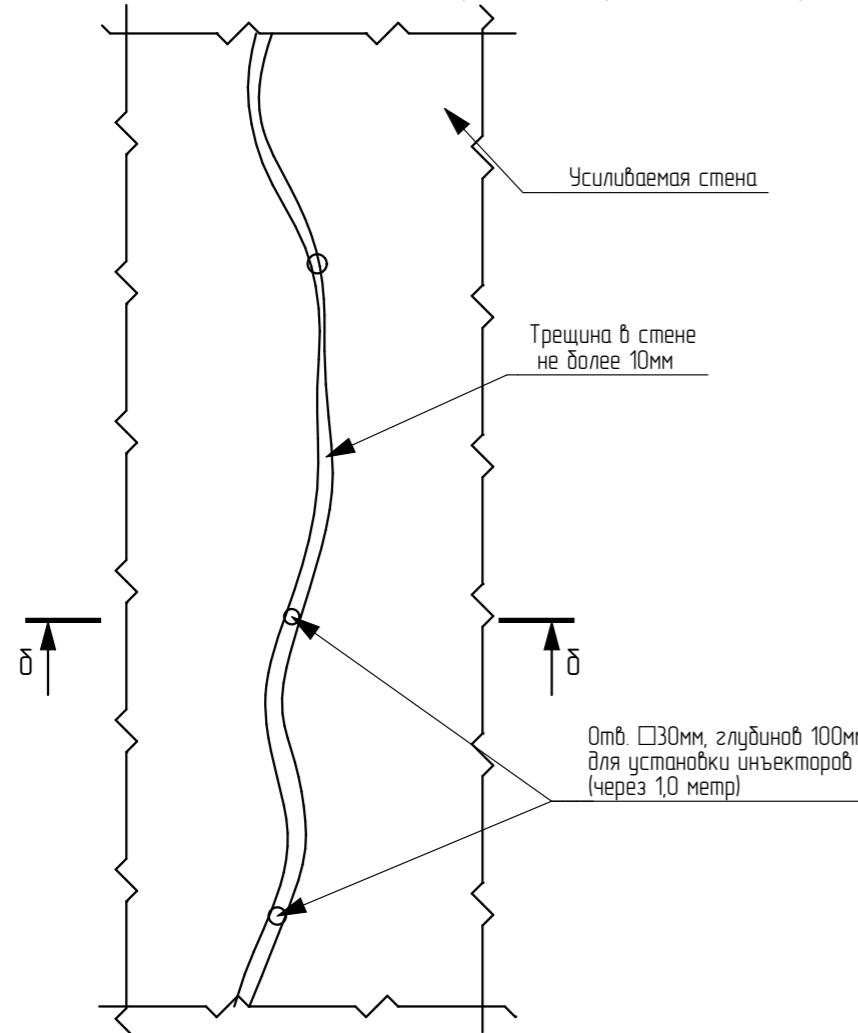

Усиление трещин шириной до 1,5мм
арматурными стержнями (см. прим. п.2)

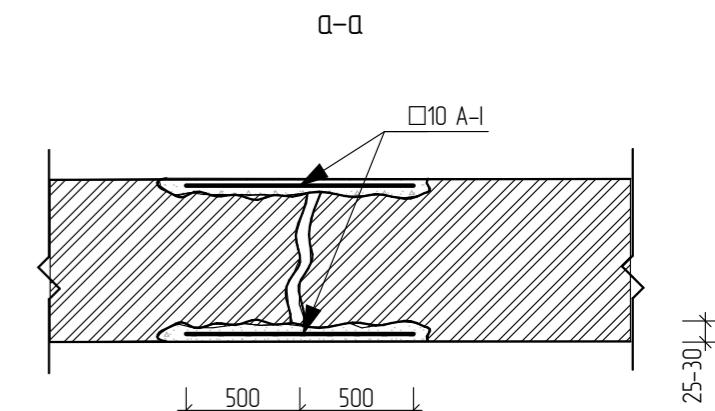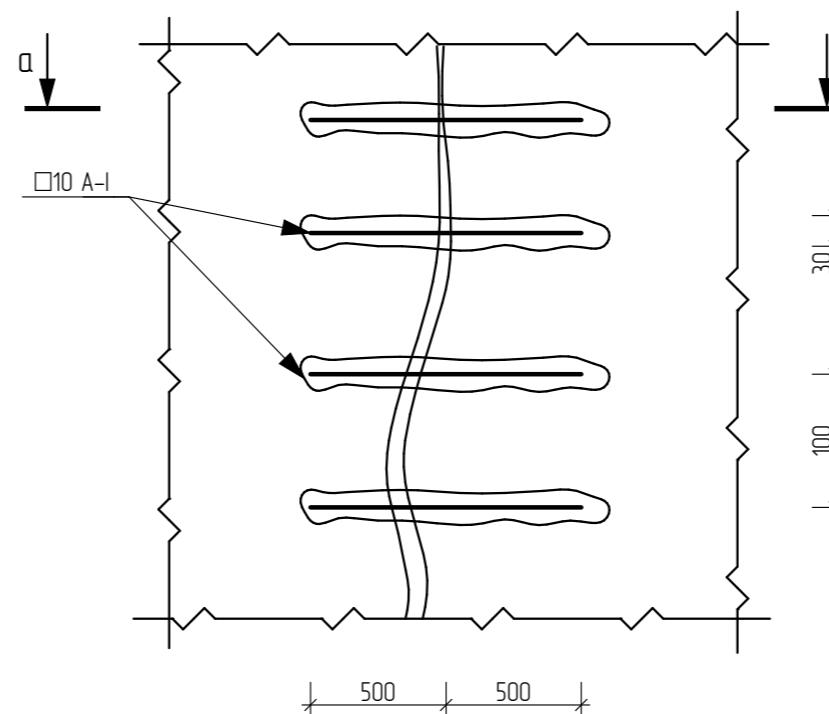

1. Отдельные, несквозные трещины в стенах заделывать нагнетением в трещины цементного раствора или расшивкой и зачеканкой трещин раствором.


Общая длина несквозных трещин – 19,5 метра

2. Отдельные сквозные трещины в стенах усиливать арматурными стержнями, в поперечном к трещине направлении вырубить в стене борозды глубиной 30мм. Длина борозды с обеих сторон трещины должна быть не менее 50 см, а расстояние между ними 10см. Затем борозды и трещины очистить спомощью сжатого воздуха, промыть и саполнить густым, жирным цементным раствором, в который вдавить прутья из арматуры □10A-1, L=1000мм (21шт).


После схватывания раствора в бороздах трещины инъектировать.

3. Параметры трещин уточнить по метсу.




4. Места расположения трещин смотреть на листах Графической части технического отчёта на проведение инженерно-технического обследования технического состояния строительных конструкций здания школы с. Нижняя Полтавка выполненный ООО "КАДИ"

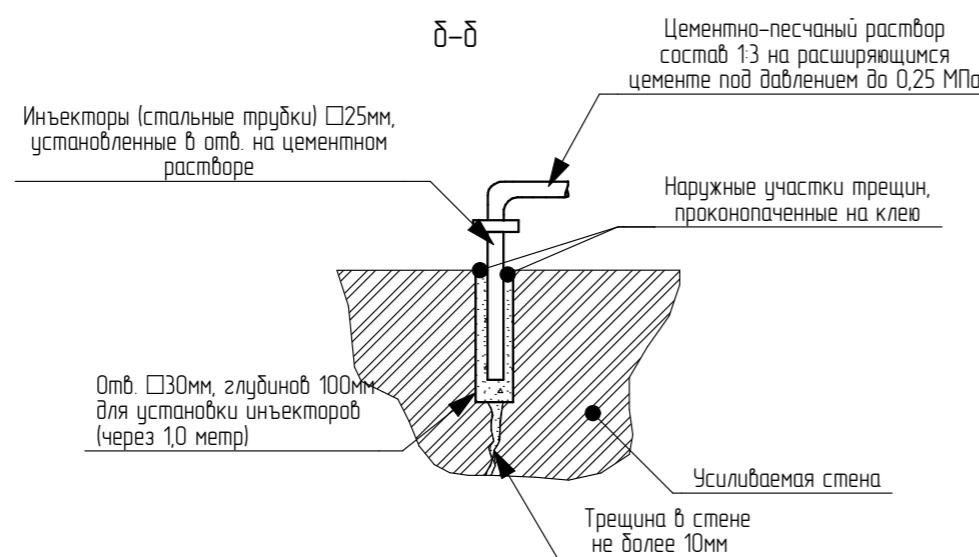

					28-2022-854П-ГЧ
«Выполнение комплексного капитального ремонта здания МОУ Нижнеполтавская СОШ»					
Изм.	Кол.уч.	Лист	№ док.	Подпись	Дата
Разработал	Коленко И.И.			<i>Лиев</i>	20.06.22
Проверил	Каширин С.С.			<i>Иван</i>	20.06.22
Проверил	Каширин А.С.			<i>Александр</i>	20.06.22
Н. контр	Каширин С.С.			<i>Иван</i>	20.06.22
Общественное здание					Стадия
					Лист
					Листов
					П
Деталь устройства отмостки и усиления ленточного фундамента					000 "КАДИ" г. Благовещенск

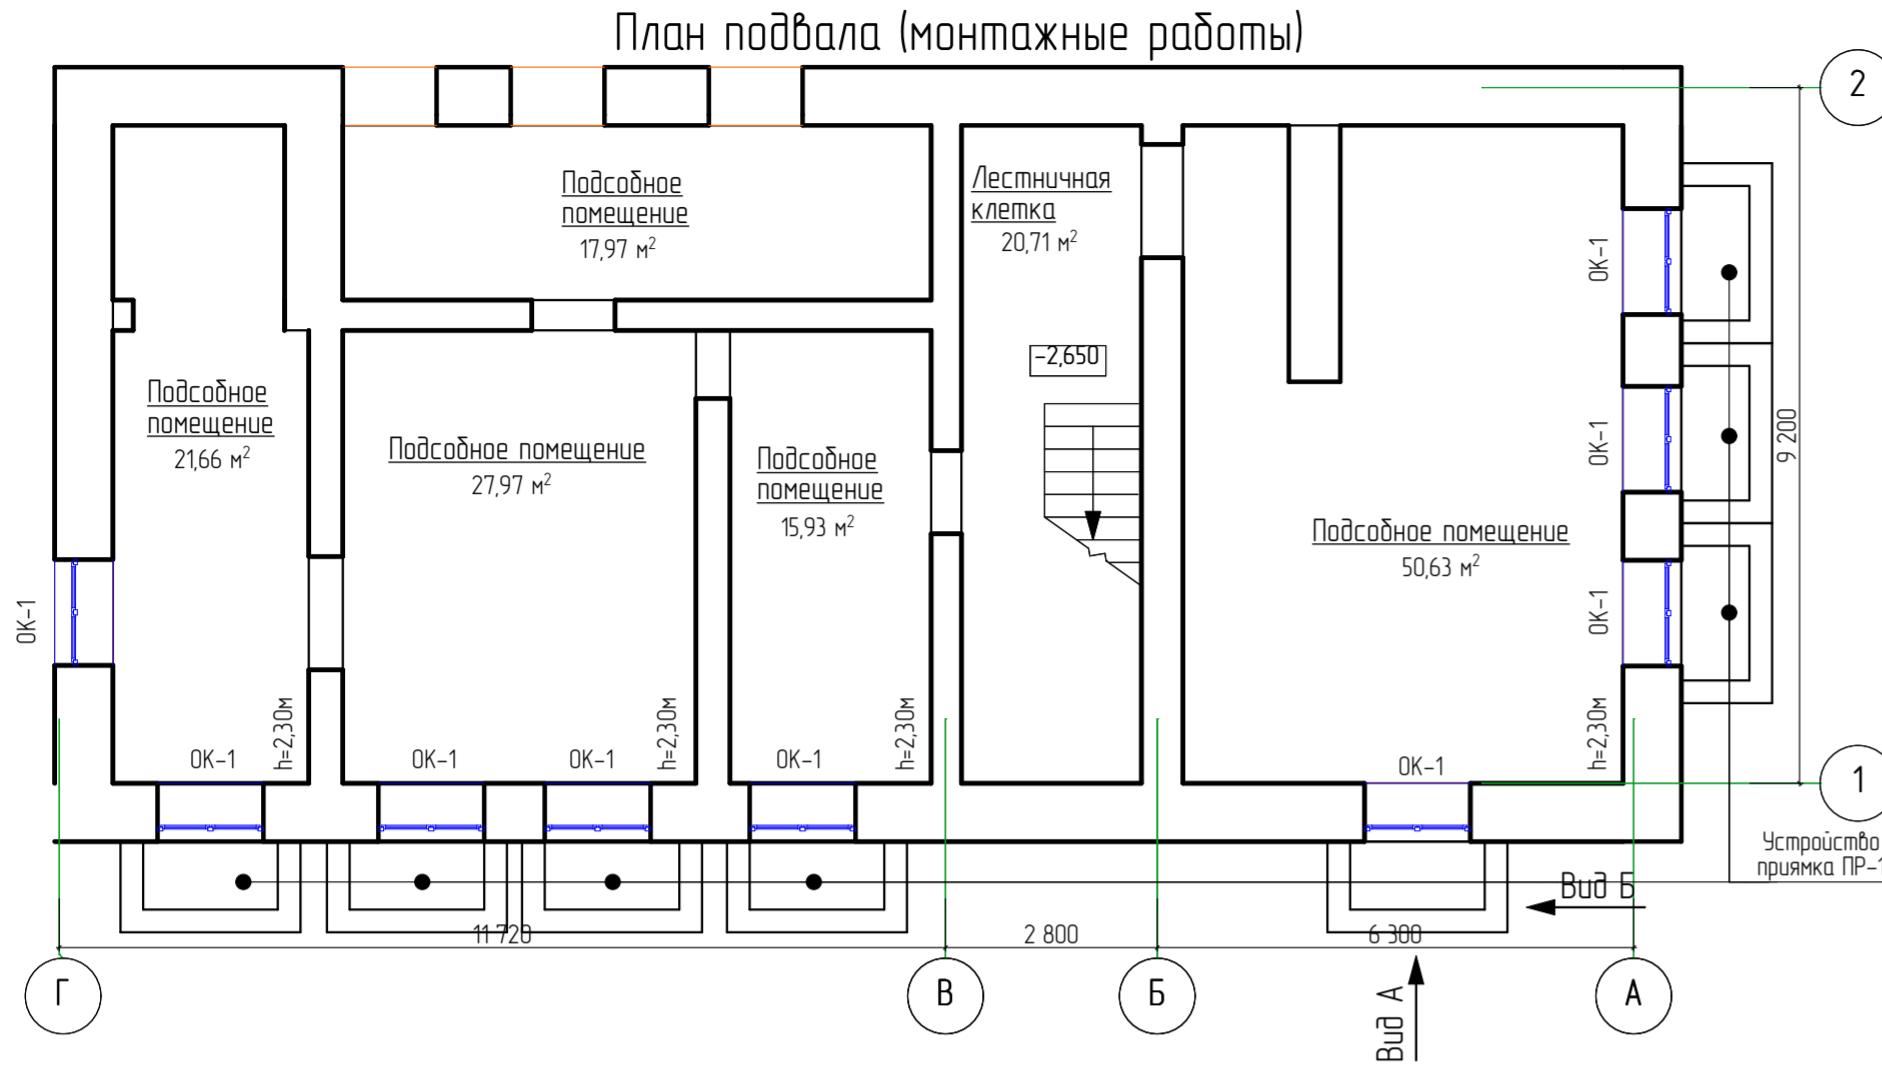

Ремонт бетона и защита арматуры от коррозии плит и балок перекрытия

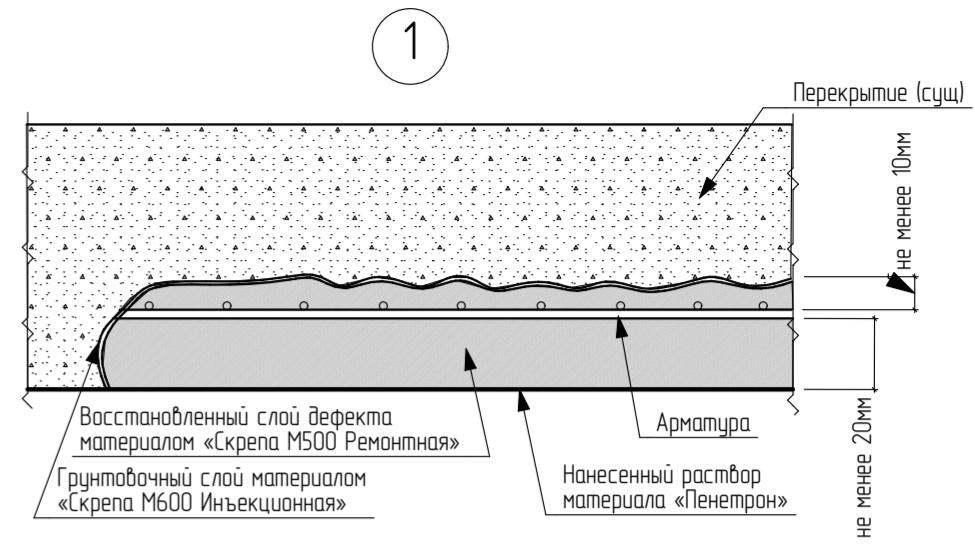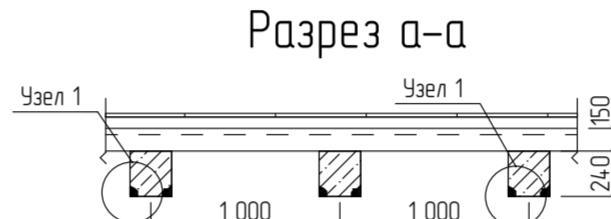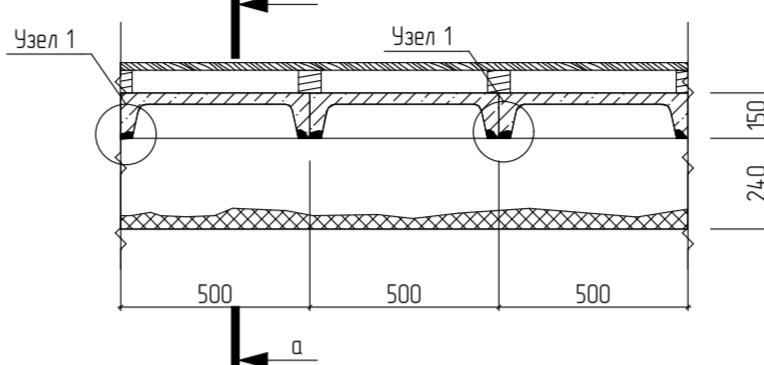

Технология выполнения ремонтных работ плит и балок перекрытия:
Удалить слабый поблужденный защитный слой бетона;
Обработать предварительно очищенную от элементов коррозии арматуру материалом «Скрепа М600 Инъекционная»;
Восстановить защитный слой бетона материалом «Скрепа М500 Ремонтная»;
Обработать всю потолочную поверхность раствором материала «Пенетрон».
Общая площадь ремонтируемой поверхности перекрытия (потолков) составляет - 154,87м²

Спецификация заполнения оконных проемов

Поз.	Обозначение	Наименование	Кол-во	Масса Ед. кг	Примечание
1	2	3	4	5	6
Окна					
Ок-1	ГОСТ 30674-99 Подоконная доска индишудиального размера	ОП БП ОСП 1400x1300 (4М-10А-4М1-10Аг-И4) ПВХ 1420x460мм	9		
			9		





Примечание к дверным и оконным проемам:

- Перед заказом оконных и дверных изделий выполнить замеры по месту. Расчет материалов на остекление производится специализированной организацией, устанавливающей оконные изделия.
- Окнны блоки изготавливать из ПВХ-профилей белого цвета с двухкамерным стеклопакетом и с теплоизоляющим покрытием.
- На окнах установить фурнитуру для откидного, поворотного и откидно-поворотного открывания, также ограничитель угла открывания.
- Для утепления подоконных досок применять пенополистирол.
- Перед заказом дверных изделий выполнить замеры по месту.

Ведомость отделки помещений (площадь, м ²)						
Наименование или номер помещения	Вид отделки элементов интерьера					
	Потолок	Площадь	Стены или перегородки	Площадь	Низ стен (панель)	Площадь
1	2	3	4	5	6	7
Поз.	№	Подвал				
1	Подсобное помещение, Лестничная клетка	Затирка Расшивка швов Окраска водоэмульсионной краской	154,87	Улучшенная штукатурка, ультрабелая краска водоэмульсионными красками светлых тонов, панель на высоту 18 см у чп-на 2 тона темнее	304,93	—
					—	На всю высоту

Примечание к отделке помещений:

- На путях эвакуации применяются материалы по пожарной опасности не ниже:
 - Г1, В1, Д2, Т2 – для отделки стен, потолков в лестничных клетках;
 - Г2, В2, Д3, Т3 или Г2, В3, Д2, Т2 – для отделки стен, потолков в общих коридорах;
 - Г2, РП2, Д2, Т2 – для покрытий пола в холлах, лестничных клетках;
 - В2, РП2, Д3, Т2 – для покрытий пола в общих коридорах.
- Все отделочные материалы должны иметь сертификат пожарной безопасности.
- Класс пожарной опасности для стен и потолков в лестничных клетках должен быть не более чем КМ2, в общих коридорах – КМ3.
- Отделка помещений должна производиться специализированной лицензированной организацией.
- Площади помещений и расчет материалов уточнить после устройства препародок, установки дверей и окон (выполнить замеры по месту).
- Виды и расположения помещений отделки потолков приведены на планах потолков

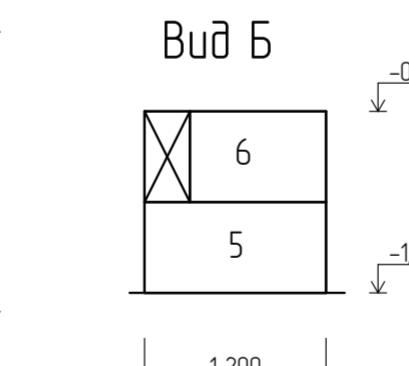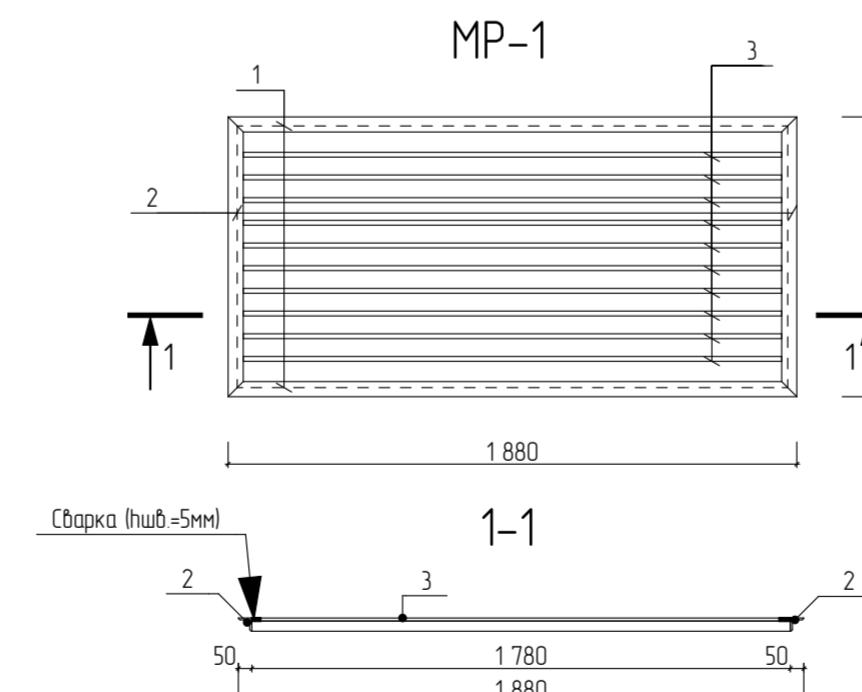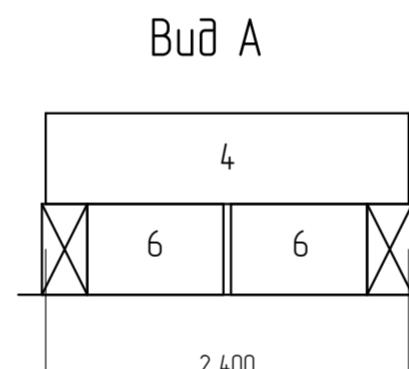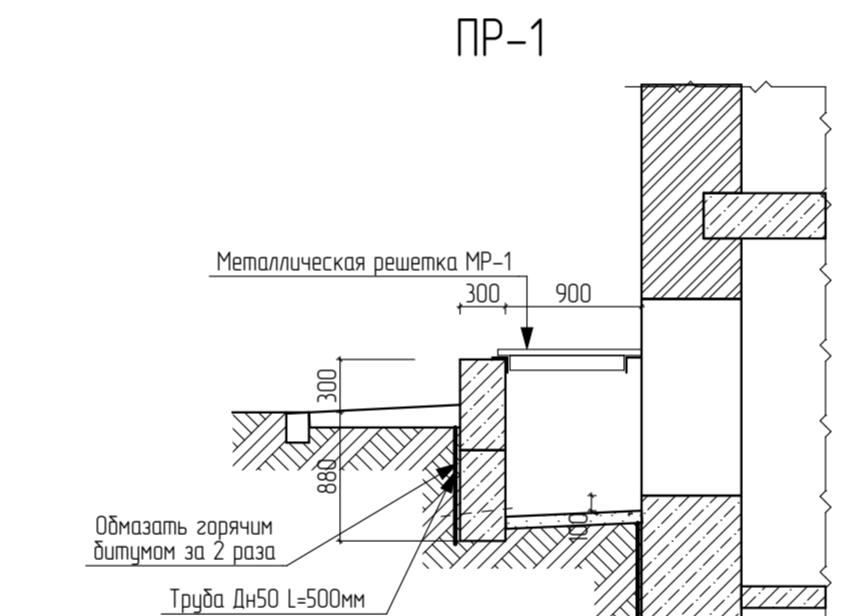

Спецификация на 1 элемент приемника

Поз.	Обозначение	Наименование	Кол-во	Масса Ед. кг	Примечание
1	2	3	4	5	6
1	ГОСТ 8509-93	Л50х5 l=1880мм	2	7,09	14,18
2	то же	Л50х5 l=925мм	2	3,49	4,98
3	ГОСТ 5781-82*	Ø 16 A-I l=1780	10	2,81	28,1
4	ГОСТ 13579-78*	Блоки бетонные ФБС 24.3.6-т	1	970	F75
5	то же	Блоки бетонные ФБС 12.3.6-т	2	360	
6	то же	Блоки бетонные ФБС 9.3.6-т	4	350	

Примечание:

- В качестве основания фундамента приемника принята грунтовая подушка из песчано-галечной смеси толщиной 300мм. Уплотнение вести слоями не более 300 мм с уплотнением механизированным пневмотрамбованием;
- Предусмотреть водосток от бояббов;
- Конструкции фундаментов, соприкасающиеся с грунтом обмазать горячим битумом за 2 раза, 33,8м²;
- Сварные швы толщиной hш=5мм.
- Сварку выполнять электродами Э-42 ГОСТ 9467-75*
- Материал решетки сталь марки С235 по ГОСТ 380-2005

28-2022-854П-ГЧ

«Выполнение комплексного капитального ремонта здания МОУ Нижнеполтавская СОШ»

Изм.	Колич.	Лист № док.	Подпись	Дата
Разработал	Коленко И.И.	Олег		20.06.22
Проверил	Коширин С.С.	Иван		20.06.22
Проверил	Коширин А.С.	Иван		20.06.22
Н. контр	Коширин С.С.	Иван		20.06.22

План подвала (монтажные работы)

Условные обозначения:

OK-2
маркировка оконных проемов
согласно спецификации

Спецификация заполнения оконных проемов

Поз.	Обозначение	Наименование	Кол-во	Масса Ед. кг	Примечание
1	2	3	4	5	6
Окнаные проемы					
Ок-1	ГОСТ 30674-99 Подоконная доска индивидуального размера	ОП БЛ ОСП 1500Х2400 (4М-10А-4Мг1-10Аг-И4) ПВХ 1520x460мм	18		
Ок-2	ГОСТ 30674-99 Подоконная доска индивидуального размера	ОП БЛ ОСП 1200Х2400 (4М-10А-4Мг1-10Аг-И4) ПВХ 1220x460мм	4		
Дверные проемы					
Д-1	ГОСТ 31173-2016	ДСН Дп Пр Гр Н Псп Чз 2400x1500	3		
Д-2	ГОСТ 30970-2014	ДПВ Дп П Пр Р Кз 2400x1500	3		
Д-3	-/-	ДПВ Дп П Пр Р Кз 2400x1300	2		
Д-4	ГОСТ 475-2016	ДВ 1 Рп 2100x900 Г Бпр В2 М83	5		
Д-5	-/-	ДВ 1 Рп 2100x900 Г Бпр В2 М83	6		
Д-6	-/-	ДВ 1 Рп 2100x800 Г Бпр В2 М83	2		
Д-7	-/-	ДВ 1 Рп 2100x700 Г Бпр В2 М83	1		
Д-8	ГОСТ 31173-2016	ДСН Оп Пр Гр Н Псп Чз 2100x900	1		

Ведомость отделки помещений (площадь, м²)

Наименование или номер помещения	Вид отделки элементов интерьера						Примечание
	Потолок	Площадь	Стены или перегородки	Площадь	Низ стен (панель)	Площадь	
Поз.	№	1 этаж Литера А в осях "1-4" и "А-Г"					
1	1	Моечная, ходильный цех, барочными цехами, раздевалка, санузел	Сплошное биробионование сухой полимерцементной смесью, толщ. 5-10мм	87,78	Простая штукатурка, облицовка керамическим плиточком на сухих расшивочных смесях по всей поверхности стен	280,06	—
2	2	Тамбур, лестничная клетка, котельная, склад	Затирка, Расшивка швов краской влагозащитной краской	78,77	Улучшенная штукатурка, улучшенная краска акриловыми влагозащитными красками светлых тонов, панель на высоту 180мм ч-на 2 тона темнее	298,64	—
3	3	Медицинский кабинет, пункт охраны, бытовая	"Армстронг"	46,49	Улучшенная штукатурка, улучшенная краска акриловыми влагозащитными красками светлых тонов, панель на высоту 180мм ч-на 2 тона темнее	179,18	—
4	4	Класс, кабинет начальных классов	2 слоя ГКЛ на мем. каркасе, шпатлевка, краска	47,65	Улучшенная штукатурка, улучшенная краска акриловыми влагозащитными красками светлых тонов, панель на высоту 180мм ч-на 2 тона темнее	579,62	На всю высоту
5	5	Гардероб, коридор, столовая	Подвесной потолок "Грильято" 40x40 мм	311,63	Улучшенная штукатурка, улучшенная краска акриловыми влагозащитными красками светлых тонов, панель на высоту 180мм ч-на 2 тона темнее	668,21	

Примечание к дверным и оконным проемам:

- Перед заказом оконных и дверных изделий выполнить замеры по месту. Расчет материалов на остекление производится специализированной организацией, установленывающей оконные изделия.
- Окнныe блоки изготавливаются из ПВХ-профилей белого цвета с двухкамерным стеклопакетом и с теплоизоляющим покрытием.
- На окнах установить фурнитуру для откидного, поворотного и откидно-поворотного открывания, также ограничитель угла открывания.
- Для утепления подоконных досок применить пенополистирол.
- Перед заказом дверных изделий выполнить замеры по месту.
- Входные, тамбурные двери укомплектованы приборами для самозакрывания и имеют уплотнения в притворах.
- Внутренние двери предусматривать с замком.
- Двери в санузлах выполнить с порогом не более 0,025м.
- Дверные откосы оштукатурить - 49,88 м². Оконные откосы внутренние оштукатурить - 51,08 м². Оконные откосы наружные оштукатурить - 28,38 м².
- Устройство оконных отливов оцинкованных δ=0,7мм шириной 250мм - 7,08 м²


Условные обозначения:

Д-1 маркировка дверных проемов согласно спецификации

ОК-2 маркировка оконных проемов согласно спецификации

Воздообменные перегородки КНАУФ серии С362 125 мм

План первого этажа Литера А в осях "1-4" и "А-Г" (монтажные работы)

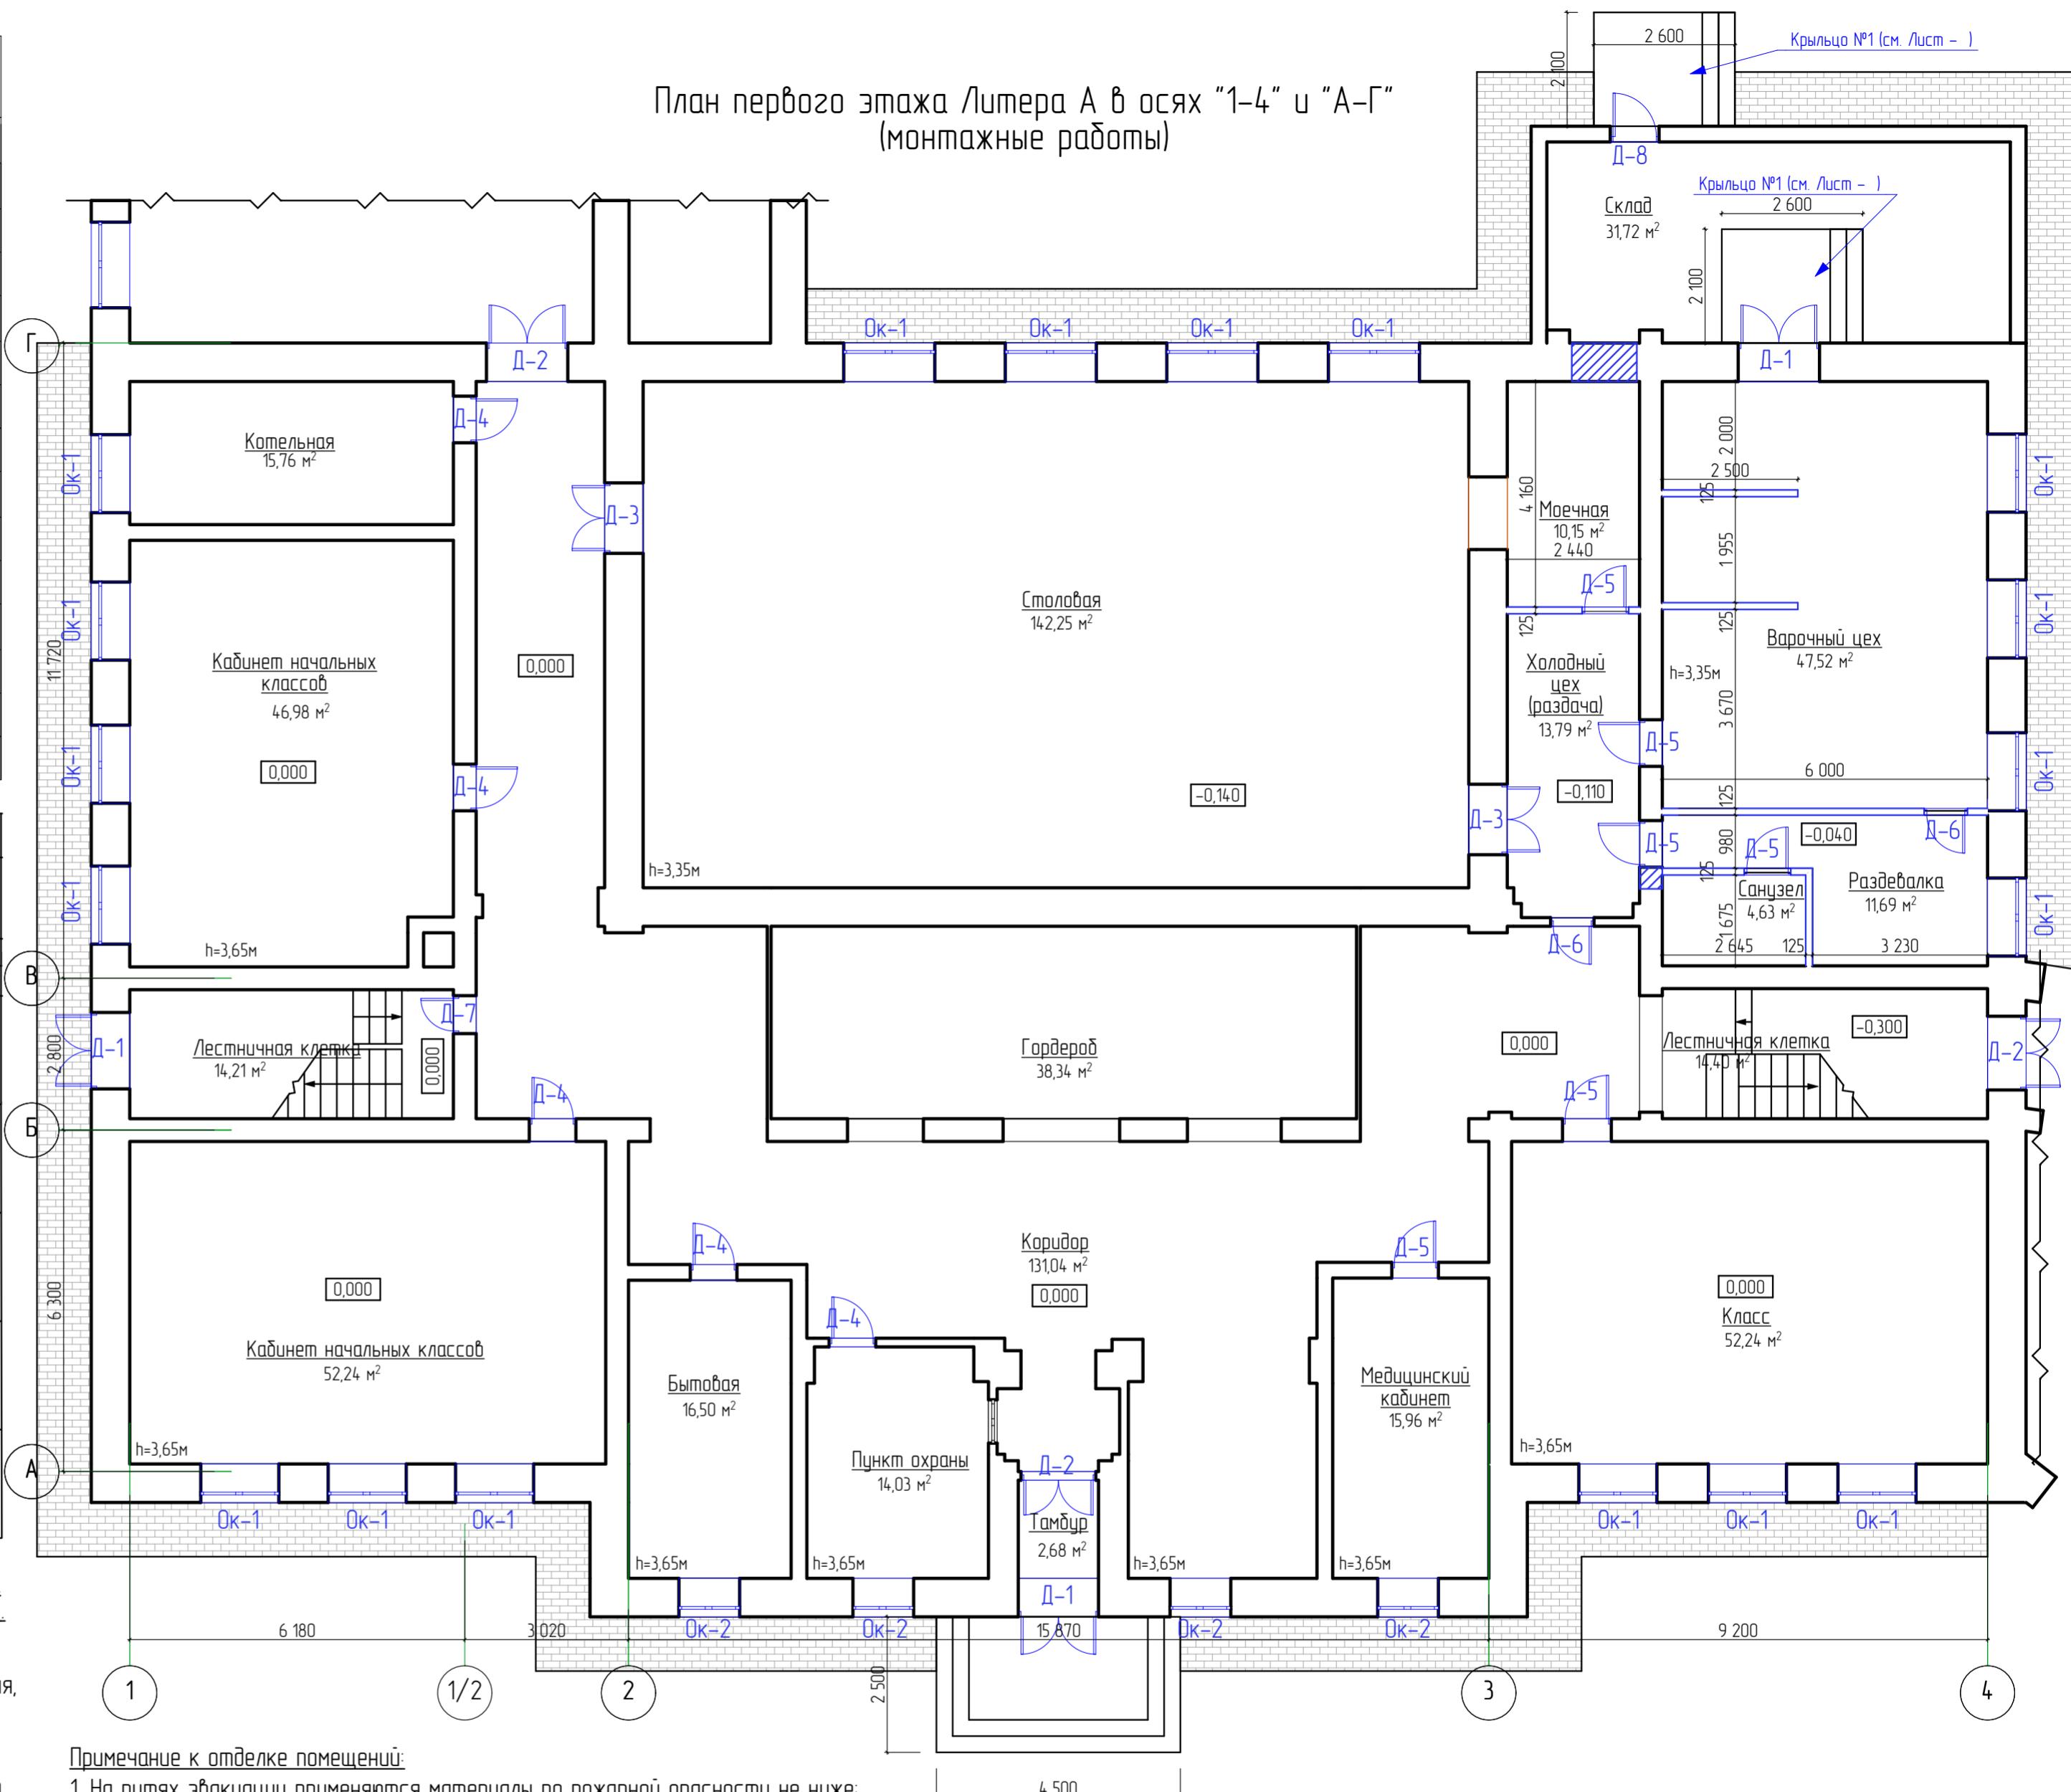

28-2022-854П-ГЧ


«Выполнение комплексного капитального ремонта здания МОУ Нижнеполтавская СОШ»

Общественное здание

План первого этажа Литера А в осях "1-4" и "А-Г" (монтажные работы)

000 "КАДИ"
г. Благовещенск

- На путях эвакуации применяются материалы по пожарной опасности не ниже:
 - Г1, В1, Д2, Т2 - для отделки стен, потолков в лестничных клетках;
 - Г2, В2, Д3, Т3 или Г2, В3, Д2, Т2 - для отделки стен, потолков в общих коридорах;
 - Г2, РП2, Д2, Т2 - для покрытий пола в холлах, лестничных клетках;
 - В2, РП2, Д3, Т2 - для покрытий пола в общих коридорах.
- Все отделочные материалы должны иметь сертификат пожарной безопасности.
- Класс пожарной опасности для стен и потолков в лестничных клетках должен быть не более чем КМ2, в общих коридорах, - КМ3.
- Отделка помещений должна производиться специализированной лицензированной организацией.
- Площади помещений и расчет материалов уточнить после устройства препародок, установки дверей и окон (выполнить замеры по месту).
- Отделку перегородок (выполненных по системе "КНАУФ"), выполнять по рекомендации "КНАУФ".
- Воздвведение перегородок по системе "КНАУФ" серии С362 125 мм - 65,74 м².
- Виды и расположения помещений отделки потолков приведены на планах потолков

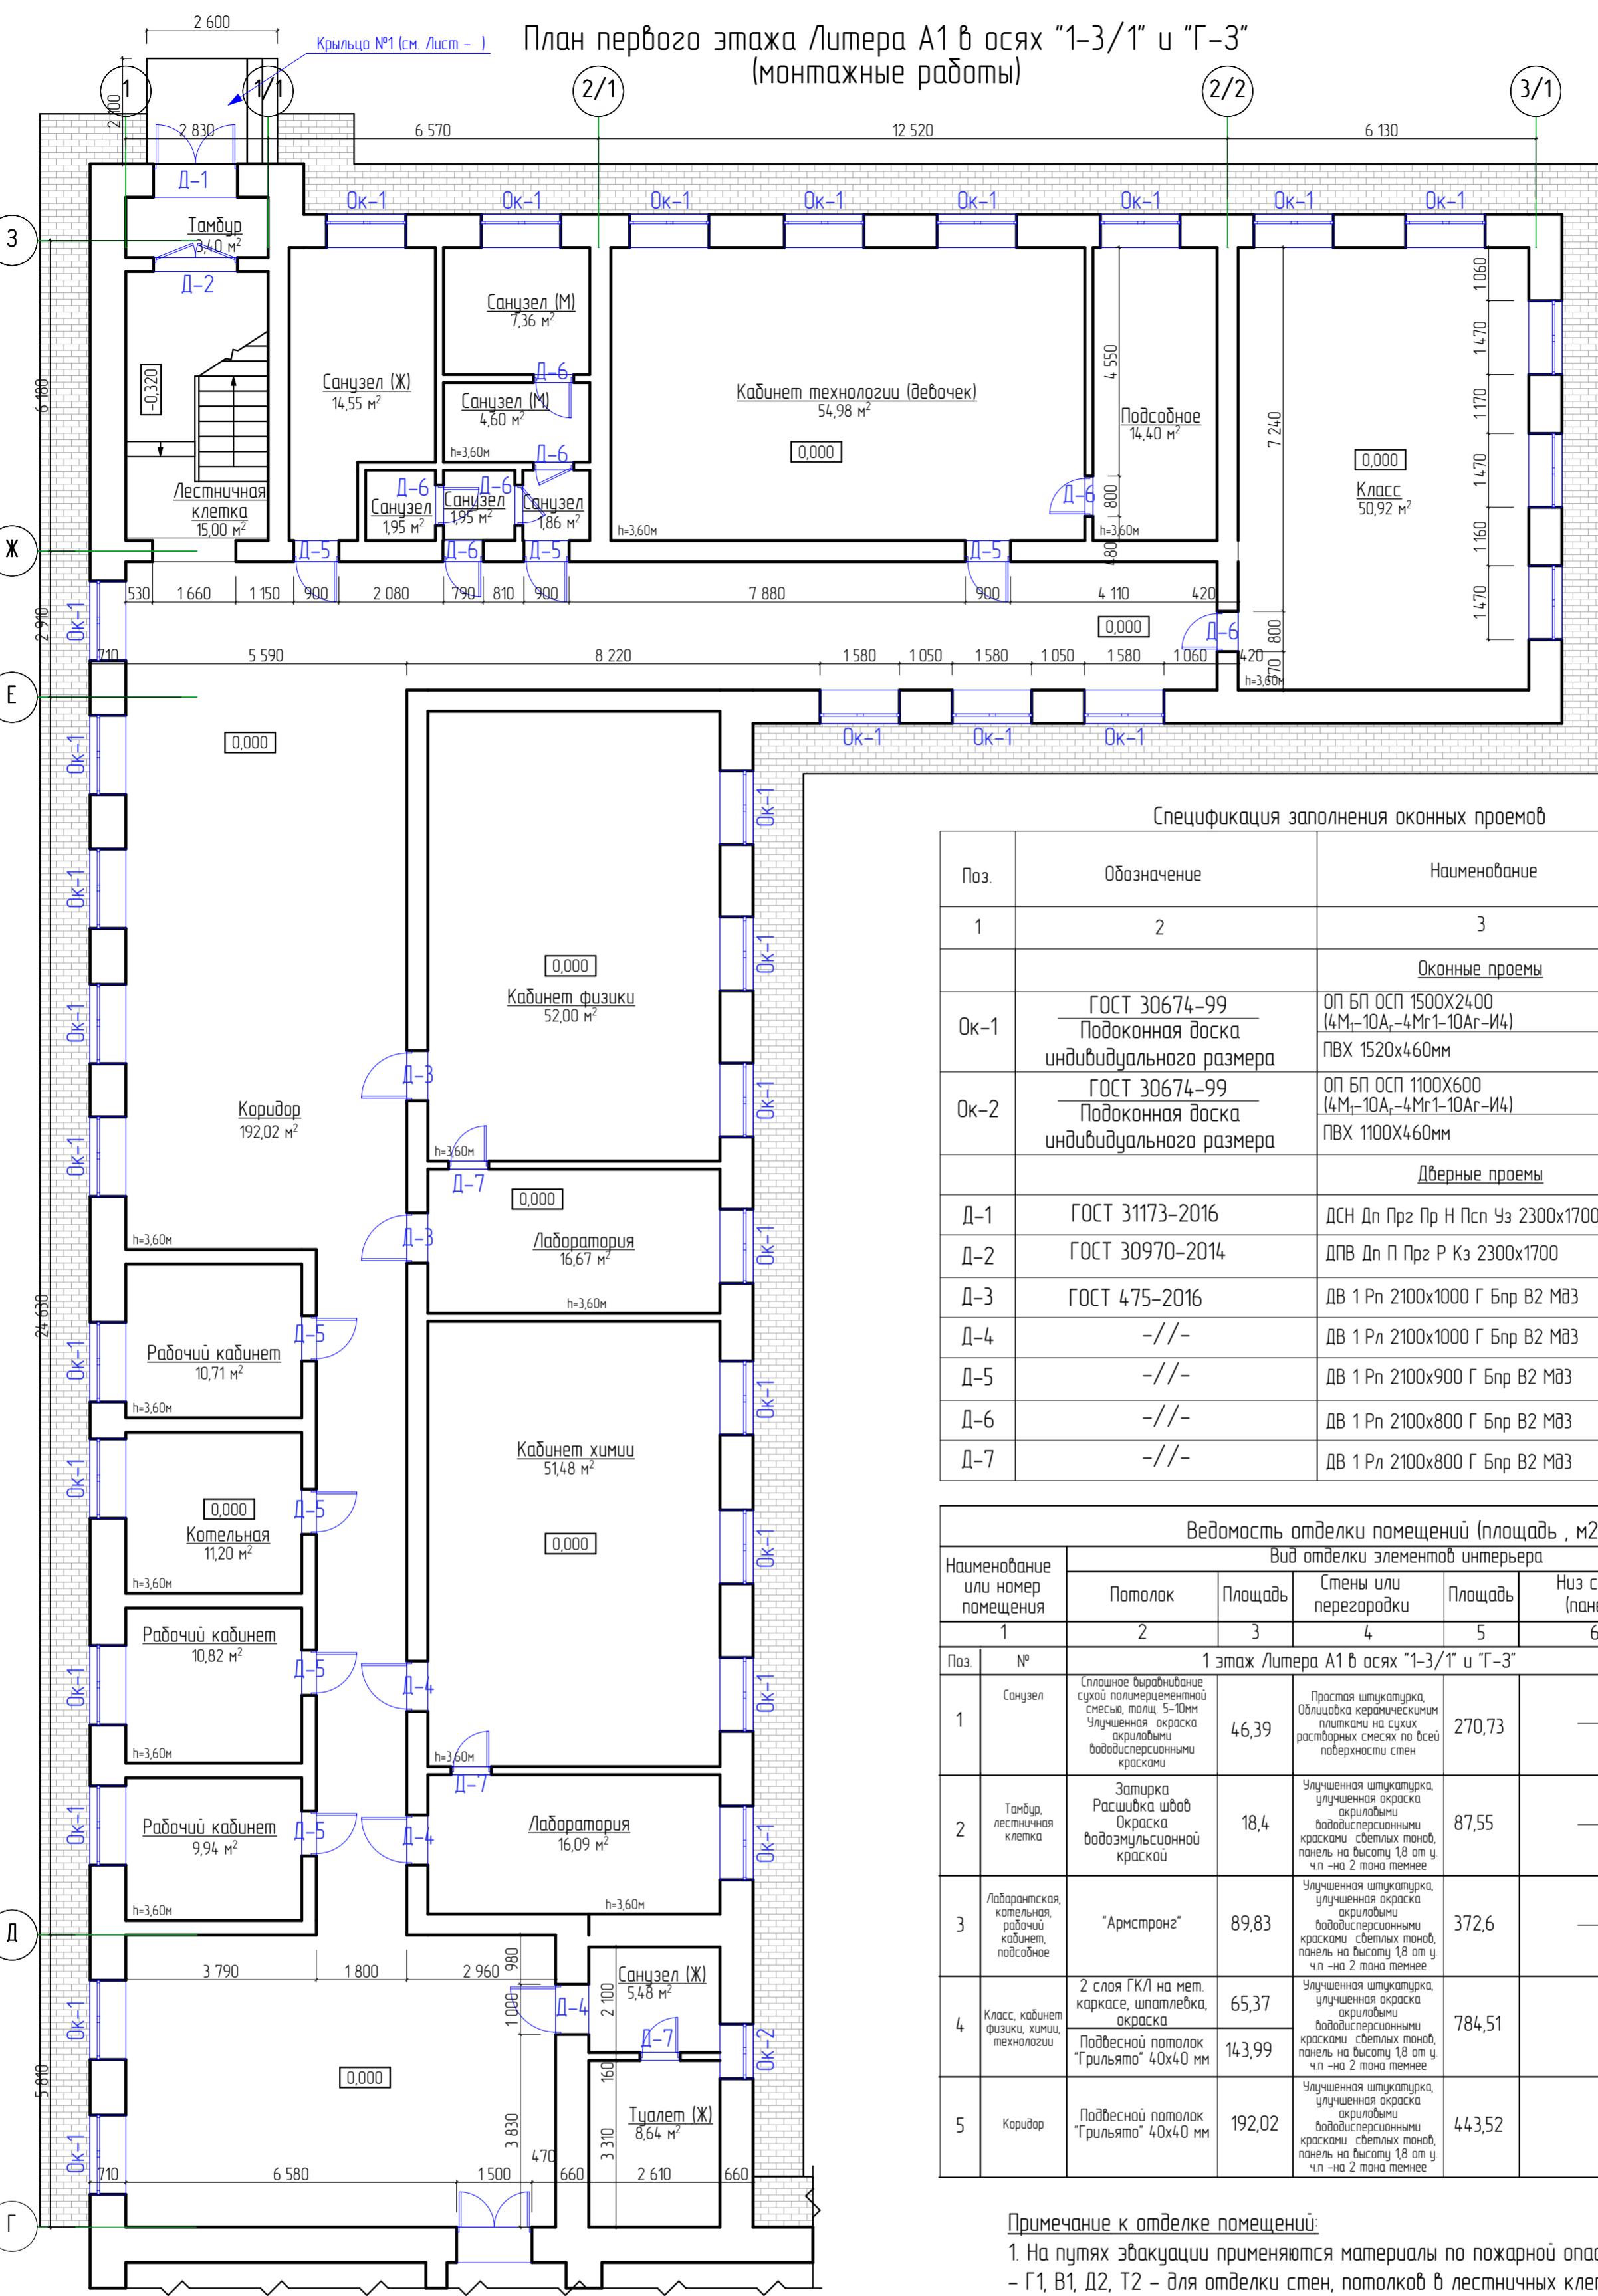

Примечание к дверным и оконным проемам:

- Перед заказом оконных и дверных изделий выполнить замеры по месту. Расчет материалов на остекление производится специализированной организацией, устанавливающей оконные изделия.
- Оконные блоки изготавливать из ПВХ-профилей белого цвета с двухкамерным стеклопакетом и с теплоизоляционным покрытием.
- На окнах установить фурнитуру для откидного, поворотного и откидно-поворотного открывания, также ограничитель угла открывания.
- Для утепления подоконных досок применить пенополистирол.
- Перед заказом дверных изделий выполнить замеры по месту.
- Входные, тамбурные двери укомплектованы приборами для самозакрывания и имеют плотнения в притворах.
- Внутренние двери предусматривать с замком.
- Двери в санузлах выполнить с порогом не более 0,025м.
- Дверные откосы оштукатурить - 27,56 м². Оконные откосы внутренние оштукатурить - 94,59 м². Оконные откосы наружные оштукатурить - 52,55 м².
- Устройство оконных отливов оцинкованных δ=0,7мм шириной 250мм - 12,65 м².

Условные обозначения:

- Д-4** маркировка дверных проемов согласно спецификации
ОК-2 маркировка оконных проемов согласно спецификации


Поз.	Обозначение	Наименование	Кол-во	Масса Ед., кг	Примечание
1	2	3	4	5	6
		Оконные проемы			
Ок-1	ГОСТ 30674-99 Подоконная доска индивидуального размера	ОП БП ОСП 1500x2400 (4М1-10А-4Мг1-10Аг-И4) ПВХ 1520x460мм	33		
Ок-2	ГОСТ 30674-99 Подоконная доска индивидуального размера	ОП БП ОСП 1100x600 (4М1-10А-4Мг1-10Аг-И4) ПВХ 1100x460мм	1		
		Дверные проемы			
Д-1	ГОСТ 31173-2016	ДСН Дп Прг Н Псп Чз 2300x1700	1		
Д-2	ГОСТ 30970-2014	ДПВ Дп П Прг Р Кз 2300x1700	1		
Д-3	ГОСТ 475-2016	ДВ 1 Рп 2100x1000 Г Бпр В2 Мвз	2		
Д-4	-/-	ДВ 1 Рп 2100x1000 Г Бпр В2 Мвз	3		
Д-5	-/-	ДВ 1 Рп 2100x900 Г Бпр В2 Мвз	7		
Д-6	-/-	ДВ 1 Рп 2100x800 Г Бпр В2 Мвз	7		
Д-7	-/-	ДВ 1 Рп 2100x800 Г Бпр В2 Мвз	3		

Наименование или номер помещения	Вид отделки элементов интерьера						Примечание
	Потолок	Площадь	Стены или перегородки	Площадь	Низ стен (панель)	Площадь	
Поз. №	1 этаж Литера А1 в осях "1-3/1" и "Г-3"						
1	2	3	4	5	6	7	8
1	Сплошное бирюзовидное сухое полимерцементное смесью, толщ. 5-10мм Улучшенная краска акриловыми бодбайдспециальными красками	46,39	Простая штукатурка, Облицовка керамическим плиточками на сухих растворных смесях по всей поверхности стен	270,73	—	—	На всю высоту
2	Затирка Растирка швов Окраска бодбайдспециальной краской	18,4	Улучшенная штукатурка, улучшенная краска акриловыми бодбайдспециальными красками светлых тонов, панель на высоту 18 от чп -на 2 тона темнее	87,55	—	—	На всю высоту
3	Лаборатория, котельная, рабочий кабинет, подсобное	"Армстронг"	Улучшенная штукатурка, улучшенная краска акриловыми бодбайдспециальными красками светлых тонов, панель на высоту 18 от чп -на 2 тона темнее	372,6	—	—	На всю высоту
4	Класс, кабинет физики, хими, технологии	2 слоя ГКЛ на меж. каркасе, шпатлевка, краска	Улучшенная штукатурка, улучшенная краска акриловыми бодбайдспециальными красками светлых тонов, панель на высоту 18 от чп -на 2 тона темнее	65,37	784,51		На всю высоту
5	Коридор	Подвесной потолок "Грильято" 40x40 мм	Улучшенная штукатурка, улучшенная краска акриловыми бодбайдспециальными красками светлых тонов, панель на высоту 18 от чп -на 2 тона темнее	192,02	443,52		

Примечание к отделке помещений:

- На путях эвакуации применяются материалы по пожарной опасности не ниже:
 - Г1, В1, Д2, Т2 - для отделки стен, потолков в лестничных клетках;
 - Г2, В2, Д3, Т3 или Г2, В3, Д2, Т2 - для отделки стен, потолков в общих коридорах;
 - Г2, РП2, Д2, Т2 - для покрытий пола в холлах, лестничных клетках;
 - В2, РП2, Д3, Т2 - для покрытий пола в общих коридорах.
- Все отделочные материалы должны иметь сертификат пожарной безопасности.
- Класс пожарной опасности для стен и потолков в лестничных клетках должен быть не более чем КМ2, в общих коридорах, - КМ1.
- Отделка помещений должна производиться специализированной лицензированной организацией.
- Площади помещений и расчет материалов уточнить после устройства препорогов, установки дверей и окон (выполнить замеры по месту).
- Виды и расположения помещений отделки потолков приведены на планах потолков

Изм	Кол.уч	Лист № док	Подпись	Дата	28-2022-854П-ГЧ		
Разработал	Коленко И.И.			20.06.22	«Выполнение комплексного капитального ремонта здания МОУ Нижнеполтавская СОШ»		
Проверил	Каширин С.С.			20.06.22	Общественное здание		
Проверил	Каширин А.С.			20.06.22	План первого этажа Литера А1 в осях "1-3/1" и "Г-3" (монтажные работы)		
Н. контр	Каширин С.С.			20.06.22	Стадия Лист №		
					План первого этажа Литера А1 в осях "1-3/1" и "Г-3" (монтажные работы)		
					000 "КАДИ" г. Благовещенск		

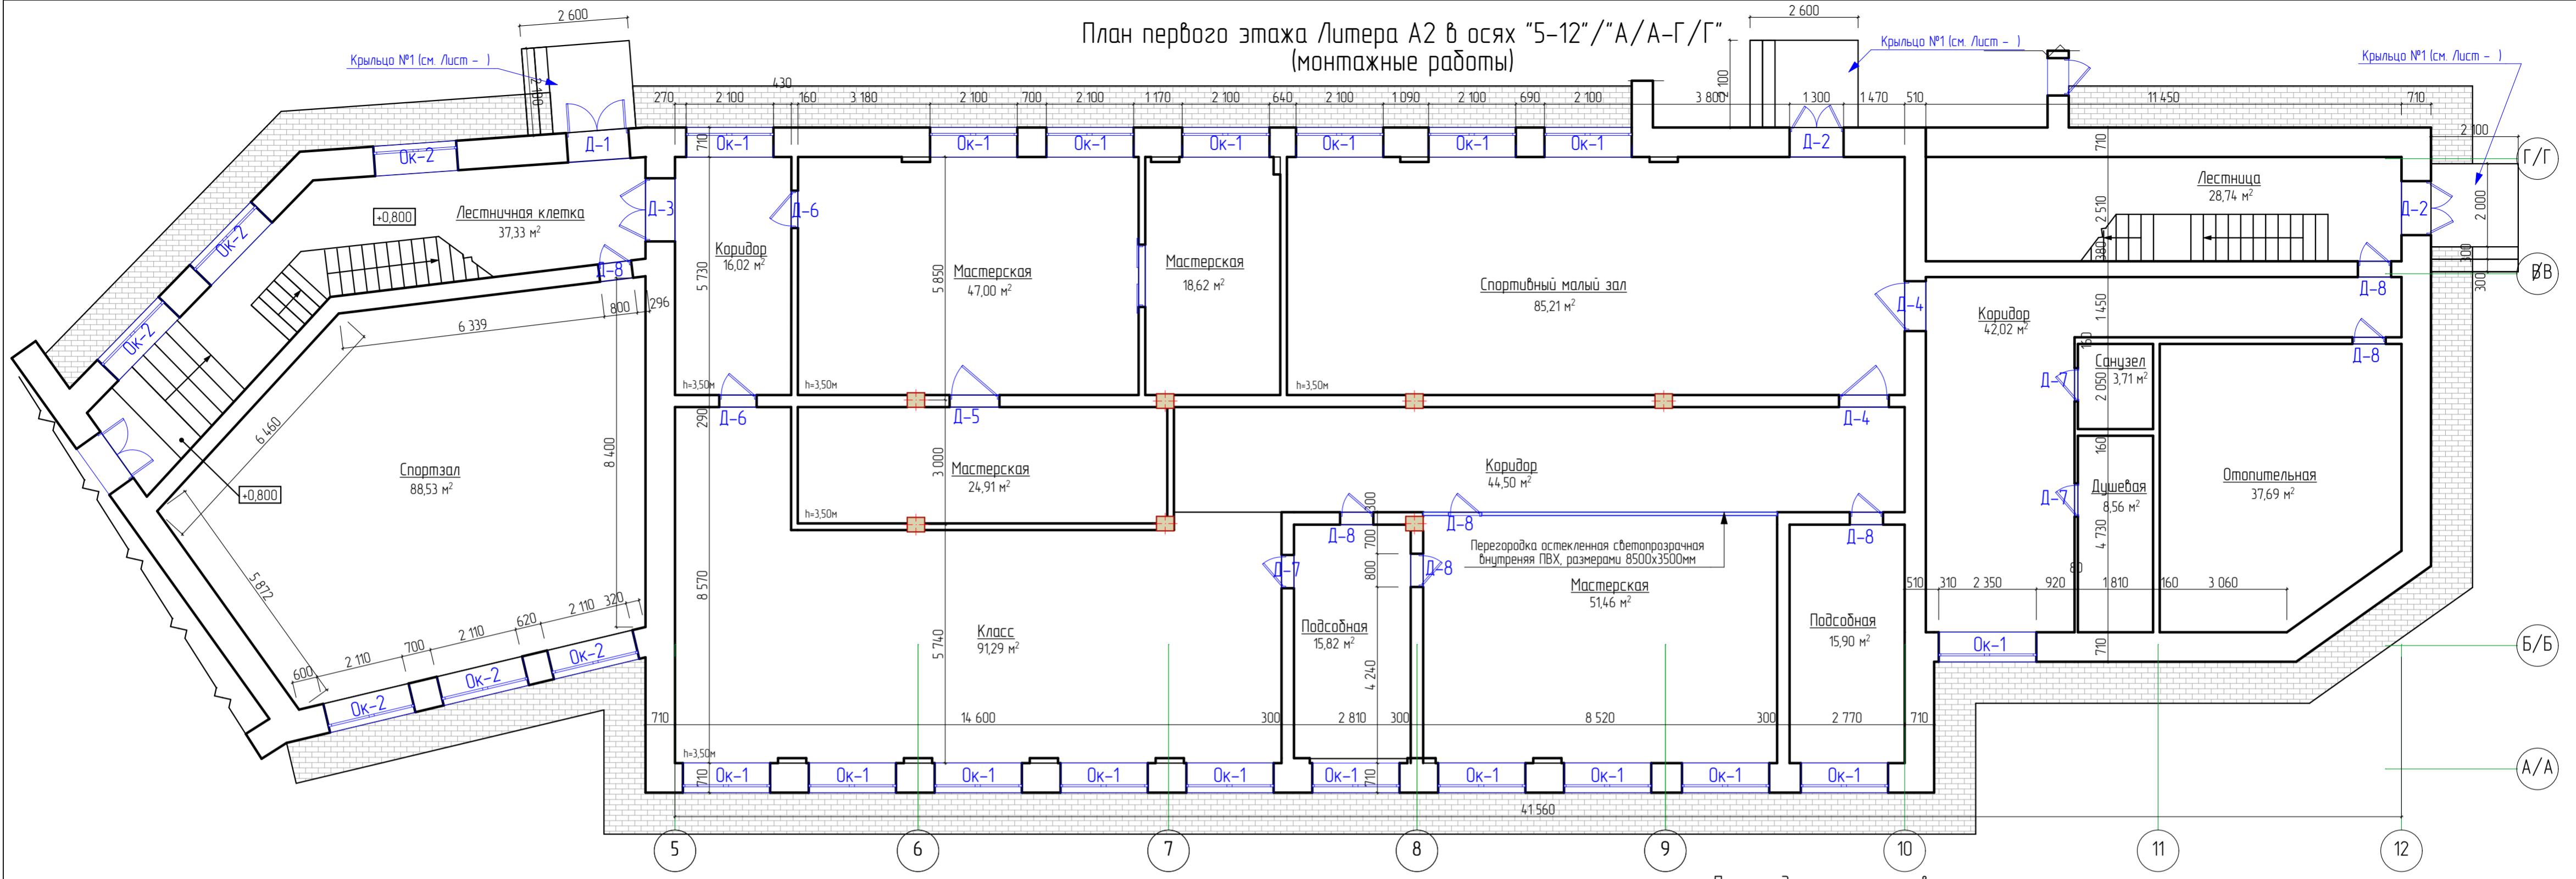


Спецификация заполнения оконных проемов

Поз.	Обозначение	Наименование	Кол-во	Масса Ед. кг	Примечание
1	2	3	4	5	6
Окнаные проемы					
Ок-1	ГОСТ 30674-99 Подоконная доска индивидуального размера	ОП БП ОСП 1600x2200 (4М-10А-4М1-10Аг-И4) ПВХ 1620x460мм	18		
Ок-2	ГОСТ 30674-99 Подоконная доска индивидуального размера	ОП БП ОСП 2000x1500 (4М-10А-4М1-10Аг-И4) ПВХ 2020x460мм	6		
Дверные проемы					
Д-1	ГОСТ 31173-2016	ДСН Дп Прг Пр Н Псп Чз 2200x1500	1		
Д-2	-/-	ДСН Дп Прг Пр Н Псп Чз 2200x1300	2		
Д-3	ГОСТ 30970-2014	ДПВ Дп П Прг Р Кз 2200x1500	1		
Д-4	ГОСТ 475-2016	ДВ 1 Рп 2100x1200 Г Бпр В2 Мэ3	2		
Д-5	-/-	ДВ 1 Рп 2100x1200 Г Бпр В2 Мэ3	1		
Д-6	-/-	ДВ 1 Рп 2100x900 Г Бпр В2 Мэ3	2		
Д-7	-/-	ДВ 1 Рп 2100x800 Г Бпр В2 Мэ3	3		
Д-8	-/-	ДВ 1 Рп 2100x800 Г Бпр В2 Мэ3	7		

Примечание к отделке помещений:

- На путях эвакуации применяются материалы по пожарной опасности не ниже: - Г1, В1, Д2, Т2 - для отделки стен, потолков в лестничных клетках;
- Г2, В2, Д3, Т3 или Г2, В3, Д2, Т2 - для отделки стен, потолков в общих коридорах;
- Г2, РП2, Д2, Т2 - для покрытий пола в холлах, лестничных клетках;
- В2, РП2, Д3, Т2 - для покрытий пола в общих коридорах.
- Все отделочные материалы должны иметь сертификат пожарной безопасности.

Наименование или номер помещения	Ведомость отделки помещений (площадь, м ²)						Примечание
	Потолок	Площадь	Стены или перегородки	Площадь	Низ стен (панель)	Площадь	
1 этаж Литера А2 в осях "5-12"/"А/А-Г/Г"							
1	Санузел, душевая	Сплошное бирюзовидное сухое полимерченческой смесью, толщина 5-10мм Улучшенная штукатурка, облицовка керамическим плиточком на сухих расстояниях смесью по всей поверхности стен	12,27	72,8	—	—	На всю высоту
2	Лестничная клетка, спортивный зал	Затирка Растирка шаблон Окраска водозащитной краской	239,81	492,87	—	—	На всю высоту
3	Подсобное помещение, отопительная	"Армстронг"	112,94	348,0	—	—	На всю высоту
4	Класс, кабинет начальных классов	2 слоя ГКЛ на металлическом каркасе, шпатлевка, краска	58,39	674,76	—	—	На всю высоту
5	Гардероб, коридор, столовая	Подвесной потолок "Грильято" 40x40 мм	130,52	340,51	—	—	На всю высоту

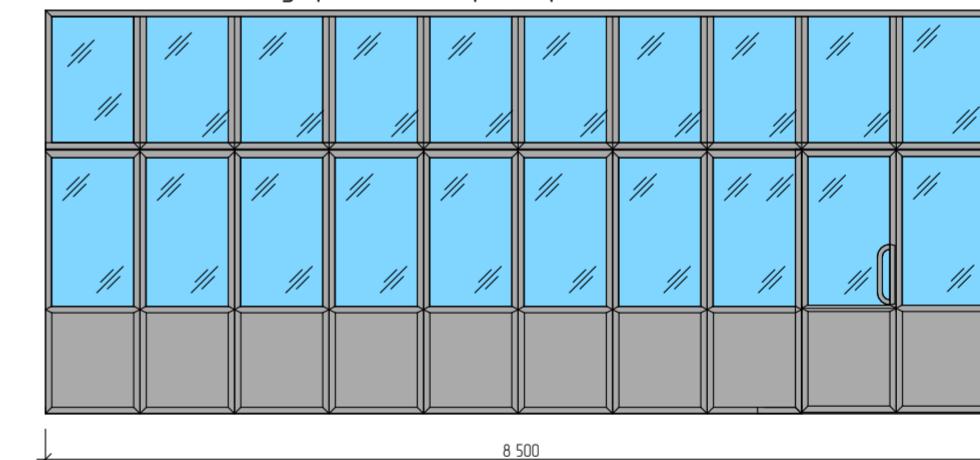

Условные обозначения:

Д-4
Маркировка дверных проемов
согласно спецификации

ОК-2
Маркировка оконных проемов
согласно спецификации

Примечание к дверным и оконным проемам:

- Перед заказом оконных и дверных изделий выполнить замеры по месту. Расчет материалов на остекление производится специализированной организацией, устанавливающей оконные изделия.
- Окненные блоки изготавливать из ПВХ-профилей белого цвета с двухкамерным стеклопакетом и с теплоотражающим покрытием.
- На окнах установить фурнитуру для откидного, поворотного и откидно-поворотного открывания, также ограничитель угла открывания.
- Для утепления подоконных досок применять пенополистирол.
- Перед заказом дверных изделий выполнить замеры по месту.
- Входные, тамбурные двери укомплектованы приборами для самозакрывания и имеют уплотнения в притворах.
- Внутренние двери предусматриваются с замком.
- Двери в санузлах выполнять с порогом не более 0,025м.
- Дверные откосы оштукатурить - 27,56 м². Оконные откосы внутренние оштукатурить - 57,24 м². Оконные откосы наружные оштукатурить - 31,8 м².
- Устройство оконных откосов оцинкованных δ=0,7мм шириной 250мм - 12,9 м²

28-2022-854П-ГЧ

«Выполнение комплексного капитального ремонта здания МОУ
Нижнеполтавская СОШ»


Изм.	Кол.уч.	Лист	№ док.	Подпись	Дата
Разработчик	Коленко И.И.				20.06.22
Проверил	Каширин С.С.				20.06.22
Проверил	Каширин А.С.				20.06.22
Н. контр	Каширин С.С.				20.06.22

Стадия	Лист	Листов
П	36	

План первого этажа Литера А2 в
осях "5-12"/"А/А-Г/Г"
(монтажные работы)

ООО "КАДИ"
г. Благовещенск

План пристройки ("ТИР") (монтажные работы)

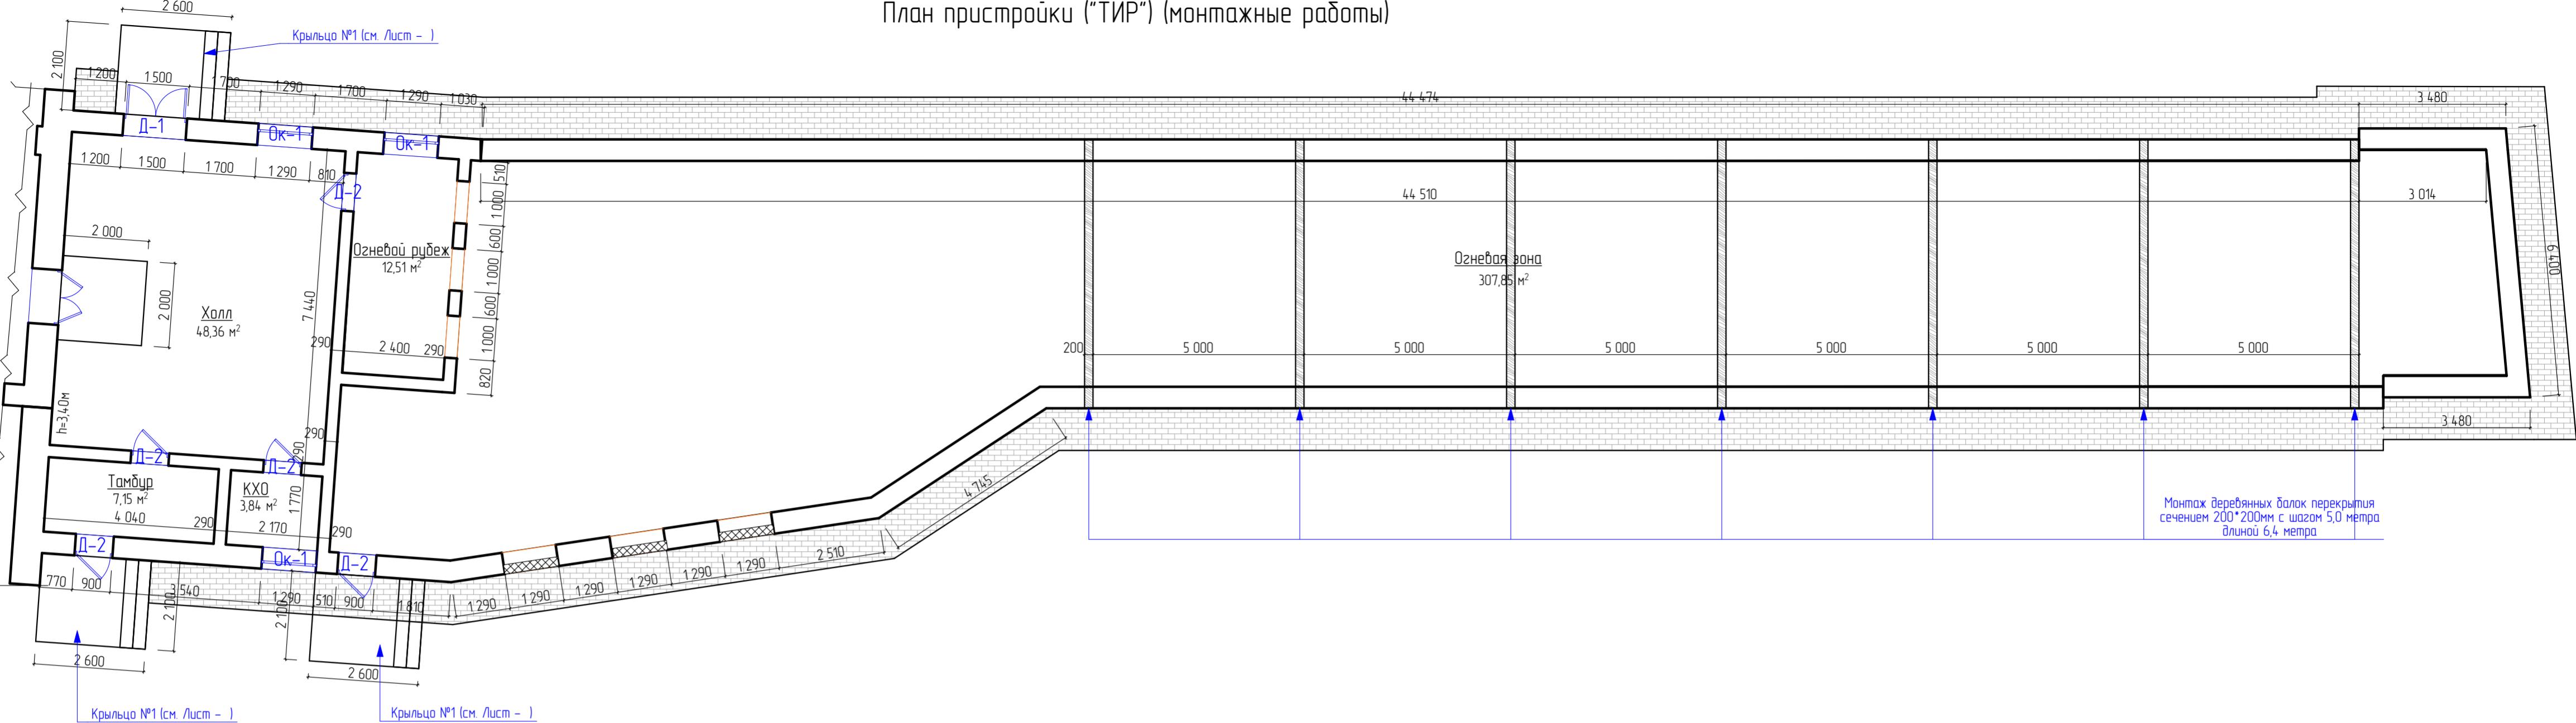

Спецификация заполнения оконных проемов

Поз.	Обозначение	Наименование	Кол-во	Масса Ед., кг	Примечание
1	2	3	4	5	6
<u>Окнаные проемы</u>					
Ок-1	ГОСТ 30674-99 Подоконная доска индивидуального размера	ОП БП ОСП 1300x1200 (4М-10А-4М-1-10Аг-И4) ПВХ 1320x460мм	18		
	<u>Дверные проемы</u>				
Д-1	ГОСТ 31173-2016	ДСН Дп Прг Пр Н Псп Чз 2200x1500	1		
Д-2	-/-	ДСН Дп Прг Пр Н Псп Чз 2200x900	5		

Ведомость отделки помещений (площадь , м²)

Наименование или номер помещения	Вид отделки элементов интерьера						Примечание
	Потолок	Площадь	Стены или перегородки	Площадь	Низ стен (панель)	Площадь	
Поз.	№	Пристройки ТИР					
1		Холл, тамбур, КХО, огнеб. рубеж	Затирка Расшивка швов Окраска водоэмульсионной краской	71,86	Улучшенный штукатурка, уплотнительная паста акриловые водоэмульсионными красками с цветных тонов, пачель на высоту 18 см у чп -на 2 тона темнее	212,94	—

Примечание к отделке помещений:

- На путях эвакуации применяются материалы по пожарной опасности не ниже:
 - Г1, В1, Д2, Т2 - для отделки стен, потолков в лестничных клетках;
 - Г2, В2, Д3, Т3 или Г2, В3, Д2, Т2 - для отделки стен, потолков в общих коридорах;
 - Г2, РП2, Д2, Т2 - для покрытий пола в холлах, лестничных клетках;
 - В2, РП2, Д3, Т2 - для покрытий пола в общих коридорах.
- Все отделочные материалы должны иметь сертификат пожарной безопасности.
- Класс пожарной опасности для стен и потолков в лестничных клетках должен быть не более чем КМ2, в общих коридорах - КМ3.
- Отделка помещений должна производиться специализированной лицензированной организацией.
- Площади помещений и расчет материалов уточнить после устройства препородок, установки дверей и окон (выполнить замеры по месту).
- Виды и расположения помещений отделки потолков приведены на планах потолков

Примечание к дверным и оконным проемам:

- Перед заказом оконных и дверных изделий выполнить замеры по месту. Расчет материалов на остекление производится специализированной организацией, устанавливающей оконные изделия.
- Окненные блоки изготавливать из ПВХ-профилей белого цвета с двухкамерным стеклопакетом и с теплоотражающим покрытием.
- На окнах установить фурнитуру для откидного, поворотного и откидно-поворотного открывания, также ограничитель угла открывания.
- Для утепления подоконных досок применять пенополистирол.
- Перед заказом дверных изделий выполнить замеры по месту.
- Входные, тамбурные двери укомплектованы приборами для самозакрывания и имеют уплотнения в притворах.
- Внутренние двери предусматривать с замком.
- Двери в санузлах выполнить с порогом не более 0,025м.
- Дверные откосы оштукатурить - 12,48 м². Оконные откосы наружные оштукатурить - 2,93 м².
- Устройство оконных отливов оцинкованных δ=0,7мм шириной 250мм - 0,98 м²

Условные обозначения:

- Д-4** маркировка дверных проемов согласно спецификации
- Ок-2** маркировка оконных проемов согласно спецификации

				28-2022-854П-ГЧ
«Выполнение комплексного капитального ремонта здания МОУ «Нижнеполтавская» СОШ»				
Общественное здание	Стадия	Лист	Листов	
П	37			
Н. контр	Каширин С.С.	Иванов И.И.	Лисин А.С.	Лисин А.С.
		20.06.22	20.06.22	20.06.22
План пристройки ("ТИР") (монтажные работы)	ООО "КАДИ"			

000 "КАДИ"
г. Благовещенск

Спецификация заполнения оконных проемов


Поз.	Обозначение	Наименование	Кол-во	Масса Ед., кг	Примечание
1	2	3	4	5	6
Окна					
Ок-1	ГОСТ 30674-99 Подоконная доска индивидуального размера	ОП БЛ ОСП 1500Х2300 (4М-10А-4Мг1-10Аг-И4) ПВХ 1520x460мм	25		
Ок-2	ГОСТ 30674-99 Подоконная доска индивидуального размера	ОП БЛ ОСП 1500Х1200 (4М-10А-4Мг1-10Аг-И4) ПВХ 1520x460мм	1		
Двери					
Д-1	ГОСТ 31173-2016	ДСН Дп Прг Пр Н Псп Чз 2400x1500	3		
Д-2	ГОСТ 30970-2014	ДПВ Дп П Прг Р Кз 2100x1000	2		
Д-3	ГОСТ 475-2016	ДВ 1 Рп 2100x900 Г Брп В2 М83	9		
Д-4	-/-/-	ДВ 1 Рп 2100x800 Г Брп В2 М83	2		

Ведомость отделки помещений (площадь, м²)

Наименование или номер помещения	Вид отделки элементов интерьера						Примечание
	Потолок	Площадь	Стены или перегородки	Площадь	Низ стен (панель)	Площадь	
Поз. №	2 этаж Литера А в осях "1-4" и "А-Г"						
1	2	3	4	5	6	7	8
1	Лестничная клетка, кладовая	Затирка Расшивка швов Окраска водоэмульсионной краской	18,01	89,04	—	—	На всю высоту
2	Лаборатория, кабинет психолога, подсобное помещение, книгохранилище, коридор	"Армстронг"	232,05	504,77	—	—	На всю высоту
3	Класс, учительская, библиотека	2 слоя ГКЛ на маяк, коркасе, шпатлевка, окраска	97,44	1206,66	—	—	На всю высоту
4	Акцент зал, коридор	Подвесной потолок "Грильято" 40x40 мм	224,38	444,71	—	—	На всю высоту

Примечание к отделке помещений:

- На путях эвакуации применяются материалы по пожарной опасности не ниже:
- Г1, В1, Д2, Т2 - для отделки стен, потолков в лестничных клетках;
- Г2, В2, Д3, Т3 или Г2, В3, Д2, Т2 - для отделки стен, потолков в общих коридорах;
- Г2, РП2, Д2, Т2 - для покрытий пола в холлах, лестничных клетках;
- В2, РП2, Д3, Т2 - для покрытий пола в общих коридорах.
- Все отделочные материалы должны иметь сертификат пожарной безопасности.
- Класс пожарной опасности для стен и потолков в лестничных клетках должен быть не более чем КМ2, в общих коридорах - КМ3.
- Отделка помещений должна проходить с специализированной лицензионированной организацией.
- Площади помещений и расчет материалов уточнить после устройства перегородок, установки дверей и окон (выполнить замеры по месту).
- Заполнение из стеклоблоков оконного проема Vitrablok окрашенный внутри "волна бирюзовый" 1,5*2,4(h)m, в количестве 9шт.
- Виды и расположения помещений отделки потолков приведены на планах потолков

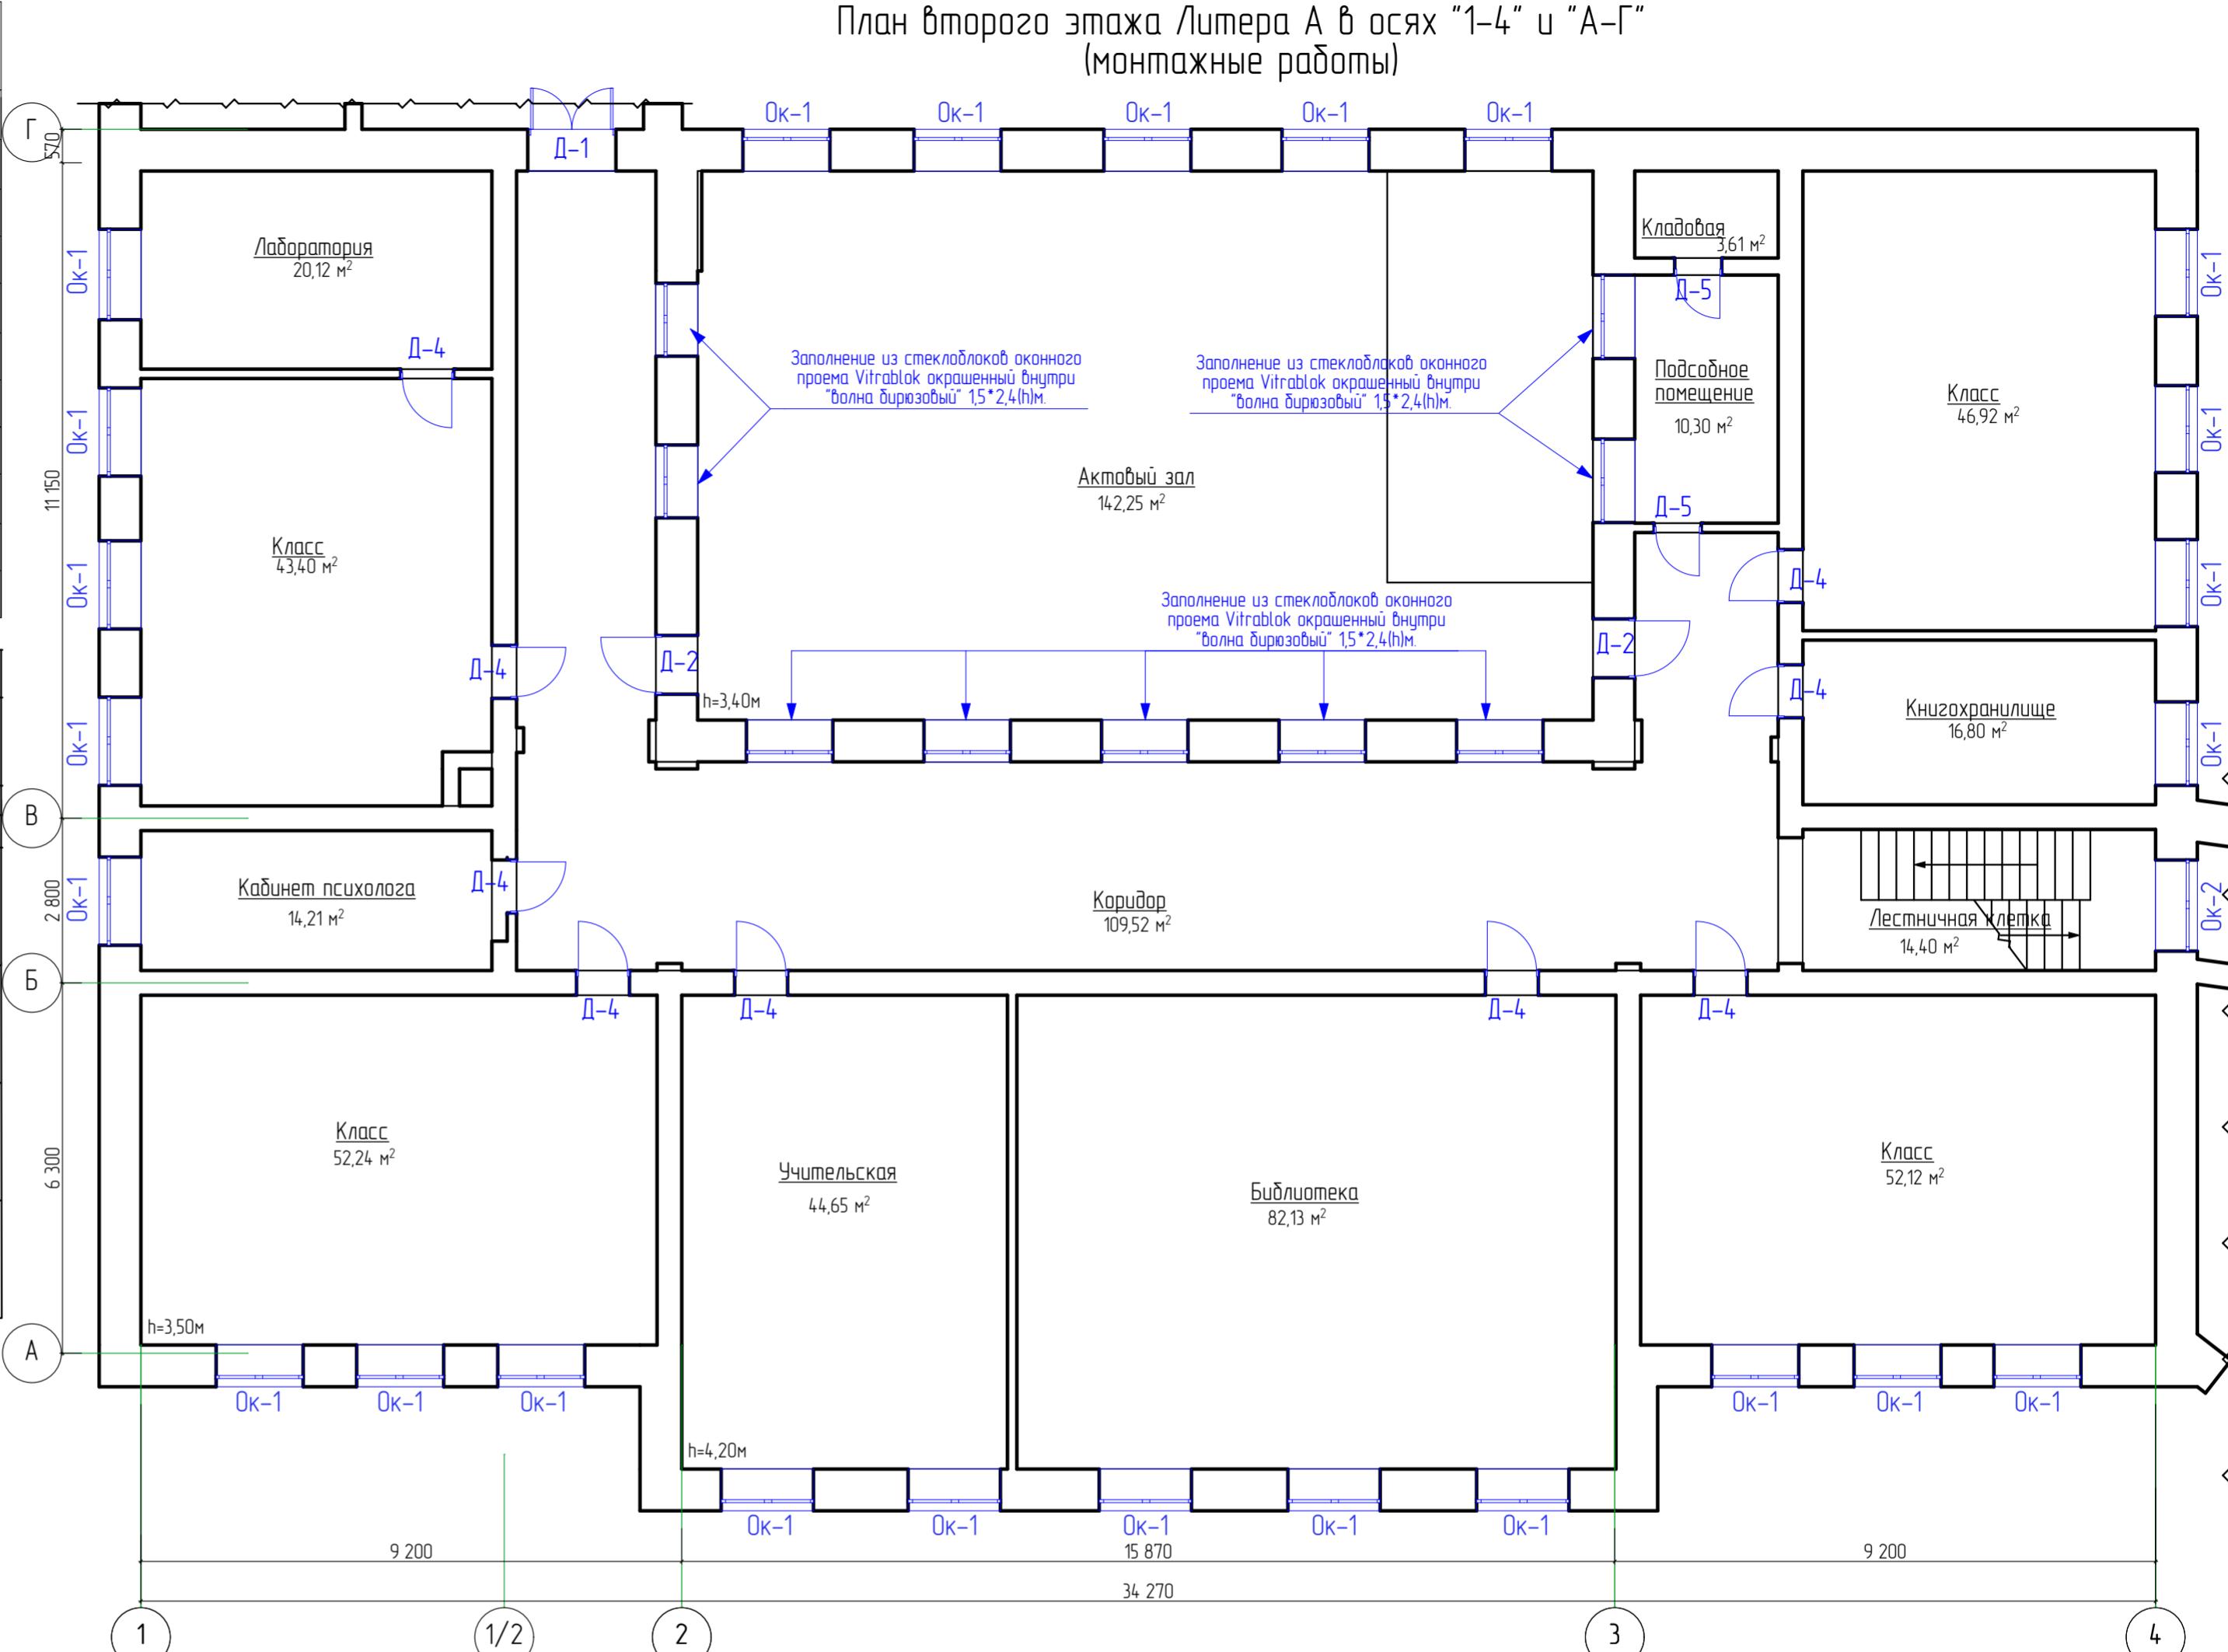

Примечание к дверным и оконным проемам:

- Перед заказом оконных и дверных изделий выполнить замеры по месту. Расчет материалов на остекление производится специализированной организацией, устанавливающей оконные изделия.
- Оконные блоки изготавливать из ПВХ-профилей белого цвета с двухкамерным стеклопакетом и с теплоотражающим покрытием.
- На окнах установить фурнитуру для откидного, поворотного и откидно-поворотного открывания, также ограничитель угла открывания.
- Для утепления подоконных досок применять пенополистирол.
- Перед заказом дверных изделий выполнить замеры по месту.
- Входные, тамбурные двери укомплектованы приборами для самозакрывания и имеют уплотнения в притворах.
- Внутренние двери предсматривать с замком.
- Двери в санузлах выполнить с порогом не более 0,025м.
- Дверные откосы оштукатурить - 26,58 м². Оконные откосы внутренние оштукатурить - 97,83 м². Оконные откосы наружные оштукатурить - 39,1 м².
- Устройство оконных отливов оцинкованных б=0,7мм шириной 250мм - 6,5м²

Условные обозначения:

- Д-4** маркировка дверных проемов согласно спецификации
- Ок-2** маркировка оконных проемов согласно спецификации

28-2022-854П-ГЧ

«Выполнение комплексного капитального ремонта здания МОУ Нижнеполтавская СОШ»

Общественное здание

Стадия Лист Листов

П

38


Н. контр

План второго этажа Литера А в осях "1-4" и "А-Г" (монтажные работы)

План второго этажа Литера А в осях "1-4" и "А-Г" (монтажные работы)

000 "КАДИ"
г. Благовещенск

**План второго этажа Литера А1 в осях "1-3/1" и "Г-3"
(монтажные работы)**

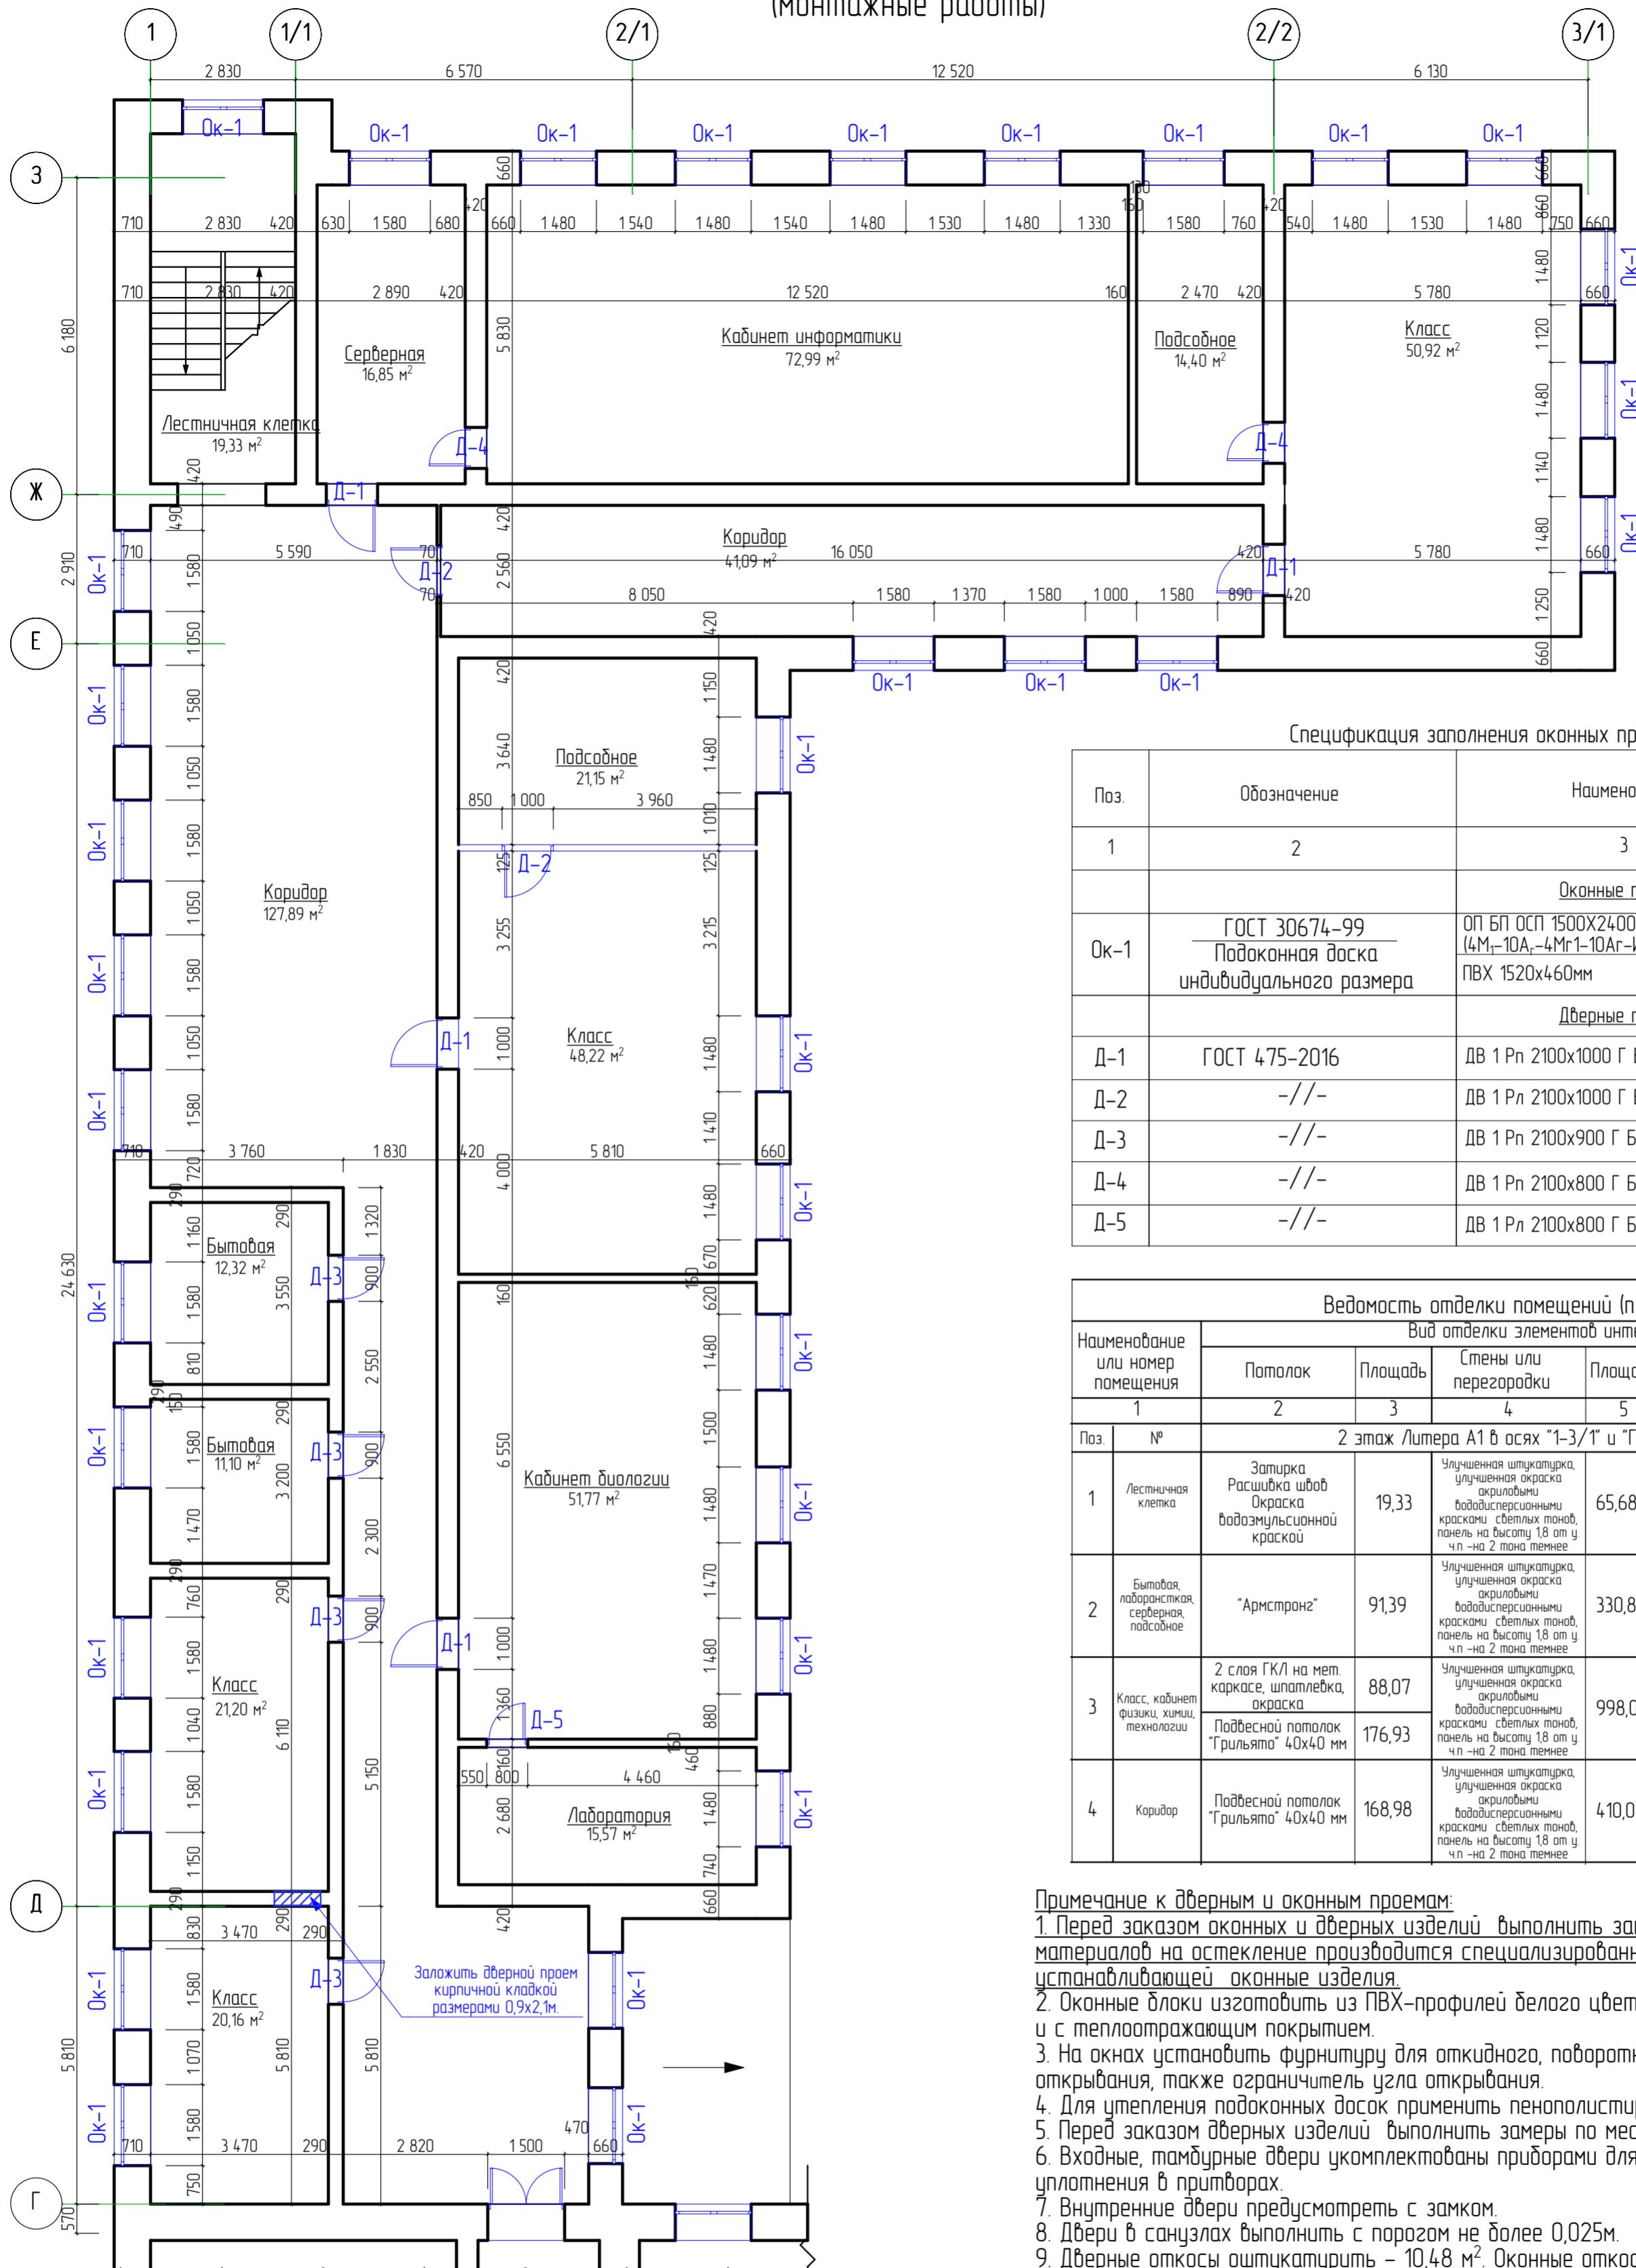

Примечание к дверным и оконным проемам:

- Перед заказом оконных и дверных изделий выполнить замеры по месту. Расчет материалов на остекление производится специализированной организацией, устанавливающей оконные изделия.
- Окненные блоки изготавливать из ПВХ-профилей белого цвета с двухкамерным стеклопакетом и с теплоотражающим покрытием.
- На окнах установить фурнитуру для откидного, поворотного и откидно-поворотного открывания, также ограничитель угла открывания.
- Для утепления подоконных досок применять пенополистирол.
- Перед заказом дверных изделий выполнить замеры по месту.
- Входные, тамбурные двери укомплектованы приборами для самозакрывания и имеют уплотнения в притворах.
- Внутренние двери предусмотреть с замком.
- Двери в санузлах выполнить с порогом не более 0,025м.
- Дверные откосы оштукатурить - 10,48 м². Окненные откосы внутренние оштукатурить - 99,23 м². Окненные откосы наружные оштукатурить - 55,12 м².
- Устройство оконных отливов оцинкованных Ø,7мм шириной 250мм - 13,13 м²

Условные обозначения:

	маркировка дверных проемов согласно спецификации
	маркировка оконных проемов согласно спецификации
	Воздобимые перегородки КНАУФ серии С362 125 мм (общая длина = 5,81м)

28-2022-854П-ГЧ

«Выполнение комплексного капитального ремонта здания МОУ Нижнеполтавская СОШ»

Изм	Кол.уч	Лист	№ док	Подпись	Дата	Общественное здание		
						Стадия	Лист	Листов
Разработал	Коленко И.И.	Лист	2006.22					
Проверил	Каширин С.С.	Лист	2006.22	Иванов				
Проверил	Каширин А.С.	Лист	2006.22					
Н. контр	Каширин С.С.	Лист	2006.22	Иванов				


План второго этажа Литера А1 в осях "1-3/1" и "Г-3" (монтажные работы)

ООО "КАДИ"
г. Благовещенск

№ подл	Подл. и дата	Взам. №	Согласовано

- Примечание к отделке помещений:**
- На путях эвакуации применяются материалы по пожарной опасности не ниже:
 - Г1, В1, Д2, Т2 - для отделки стен, потолков в лестничных клетках;
 - Г2, В2, Д3, Т3 или Г2, В3, Д2, Т2 - для отделки стен, потолков в общих коридорах;
 - Г2, РП2, Д2, Т2 - для покрытий пола в холлах, лестничных клетках;
 - В2, РП2, Д3, Т2 - для покрытий пола в общих коридорах.
 - Все отделочные материалы должны иметь сертификат пожарной безопасности.
 - Класс пожарной опасности для стен и потолков в лестничных клетках должен быть не более чем КМ2, в общих коридорах - КМ3.
 - Отделка помещений должна производиться специализированной лицензированной организацией.
 - Площади помещений и расчет материалов уточнить после устройства перегородок, установки дверей и окон (выполнить замеры по месту).
 - Отделку перегородок (выполненных по системе "КНАУФ"), выполнять по рекомендации "КНАУФ".
 - Возведение перегородок по системе "КНАУФ" серии С362 125 мм - 19,75м².
 - Виды и расположения помещений отделки потолков приведены на планах потолков

План второго этажа Литера А2 в осях "5-12"/"А/А-Г/Г" (монтажные работы)

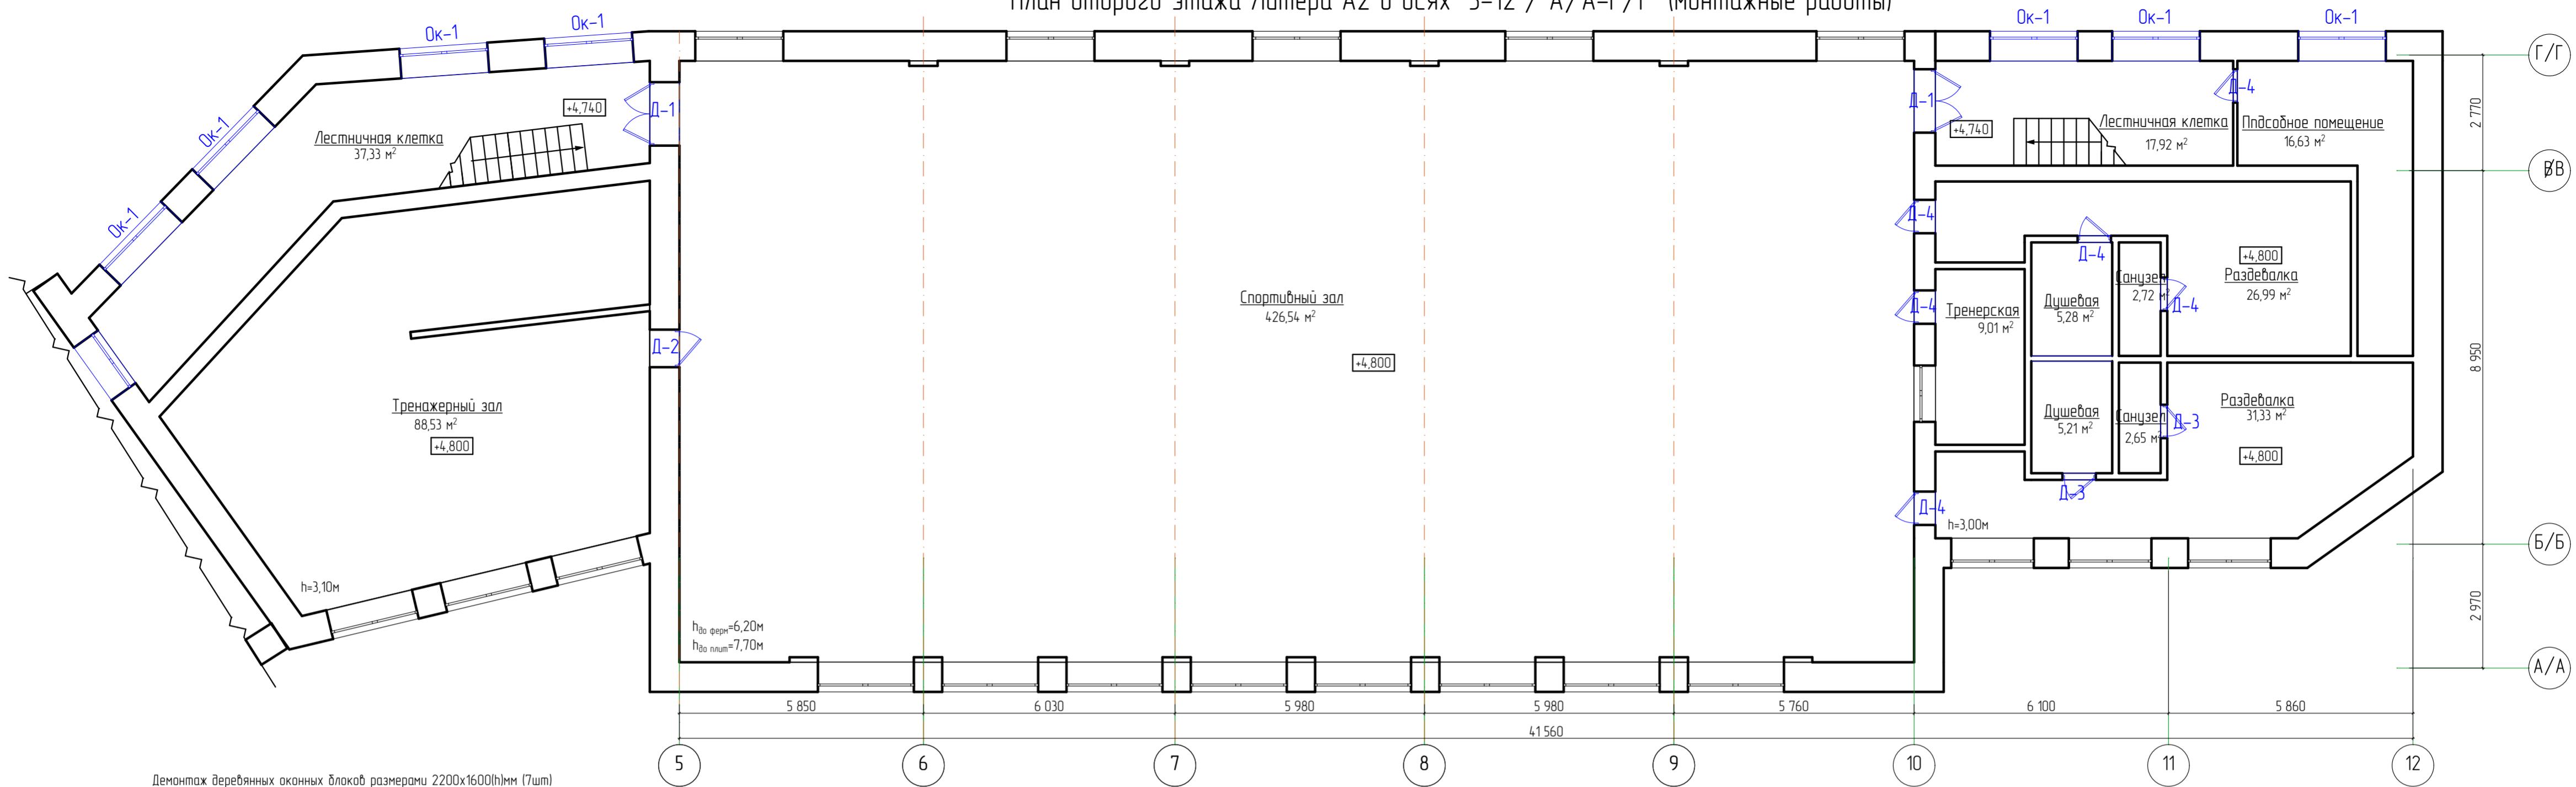

Спецификация заполнения оконных проемов

Поз.	Обозначение	Наименование	Кол-во	Масса Ед., кг	Примечание
1	2	3	4	5	6
		Окнаные проемы			
Ок-1	ГОСТ 30674-99 Подоконная доска индивидуального размера	ОП БП ОСП 2200x1600 (4М-10А-4Мг1-10Аг-И4) ПВХ 2220x460мм	7		
		Дверные проемы			
Д-1	ГОСТ 30970-2014	ДП Вп П Прг Р Кз 2200x1500	2		
Д-2	ГОСТ 475-2016	ДВ 1 Рл 2100x900 Г Бп В2 М83	1		
Д-3	-/-	ДВ 1 Рл 2100x800 Г Бп В2 М83	2		
Д-4	-/-	ДВ 1 Рл 2100x800 Г Бп В2 М83	6		

Примечание к отделке помещений:

- На путях эвакуации применяются материалы по пожарной опасности не ниже:
 - Г1, В1, Д2, Т2 – для отделки стен, потолков в лестничных клетках;
 - Г2, В2, Д3, Т3 или Г2, В3, Д2, Т2 – для отделки стен, потолков в общих коридорах;
 - Г2, РП2, Д2, Т2 – для покрытий пола в холлах, лестничных клетках;
 - В2, РП2, Д3, Т2 – для покрытий пола в общих коридорах.
- Все отделочные материалы должны иметь сертификат пожарной безопасности.
- Класс пожарной опасности для стен и потолков в лестничных клетках должен быть не более чем КМ2, в общих коридорах – КМ3.
- Отделка помещений должна производиться специализированной лицензированной организацией.
- Площади помещений и расчет материалов уточнить после устройства перегородок, установки дверей и окон (выполнить замеры по месту).
- Отделку перегородок (выполненных по системе "КНАУФ"), выполнять по рекомендации "КНАУФ".
- Возделение перегородок по системе "КНАУФ" серии С362 125 мм – 5,82м².
- Высоты и расположения помещений от потолков приведены на планах потолков

Ведомость отделки помещений (площадь, м²)							
Наименование или номер помещения	Вид отделки элементов интерьера						Примечание
	Потолок	Площадь	Стены или перегородки	Площадь	Низ стен (панель)	Площадь	
1	2	3	4	5	6	7	8
Поз № 2 этаж Литера А2 в осях "5-12"/"А/А-Г/Г"							
1	Санузел, душевая	Сплошное бирюзовое сухой полимеризационной смесь, толщ. 5-10мм Улучшенная краска акриловыми водоэмульсионными красками	15,86	Потолок шпатлевка облицовка карниеских плиточными на сухих растворах смесях по всей поверхности стен	99,93	—	На всю высоту
2	Лестничная клетка, тренировочный зал, спортивный зал, тренерская, раздевалка, подсобное	Затирка, расшивка швов Окраска водоэмульсионной краской	654,28	Улучшенная шпатлевка, улучшенная краска акриловыми водоэмульсионными красками светлых тонов, покрыть на высоту 18 от уровня -но 2 тона темнее	1246,4	—	На всю высоту

Примечание к дверным и оконным проемам:

- Перед заказом оконных и дверных изделий выполнить замеры по месту. Расчет материалов на остекление производится специализированной организацией, установливющей оконные изделия.
- Оконные блоки изготавливаются из ПВХ-профилей белого цвета с двухкамерным стеклопакетом и с теплоотражающим покрытием.
- На окнах устанавливаются фурнитура для откидного, поворотного и откидно-поворотного открывания, также ограничитель угла открывания.
- Для уплотнения подоконных досок применять пенополистирол.
- Перед заказом дверных изделий выполнить замеры по месту.
- Входные, тамбурные двери укомплектованы приборами для самозакрывания и имеют уплотнения в притворах.
- Внутренние двери предусматриваются с замком.
- Двери в санузлах выполнить с порогом не более 0,025м.
- Дверные откосы оштукатурить – 17,61 м². Оконные откосы внутренние оштукатурить – 17,01м². Оконные откосы наружные оштукатурить – 9,45м²
- Устройство оконных отливов оцинкованных δ=0,7мм шириной 250мм – 2,8м²

Условные обозначения:

Д-1 маркировка дверных проемов согласно спецификации

Ок-2 маркировка оконных проемов согласно спецификации

— Возможные перегородки КНАУФ серии С362 125 мм

28-2022-854П-ГЧ

«Выполнение комплексного капитального ремонта здания МОУ Нижнеполтавская СОШ»








Изм.	Кол.уч.	Лист	№ док.	Подпись	Дата
Разработчик	Коленко И.И.				20.06.22
Проверил	Каширин С.С.				20.06.22
Проверил	Каширин А.С.				20.06.22
Н. контр	Каширин С.С.				20.06.22

Общественное здание

Стадия	Лист	Листов
П	40	

План второго этажа Литера А2 в осях "5-12"/"А/А-Г/Г" (монтажные работы)

ООО "КАДИ"
г. Благовещенск

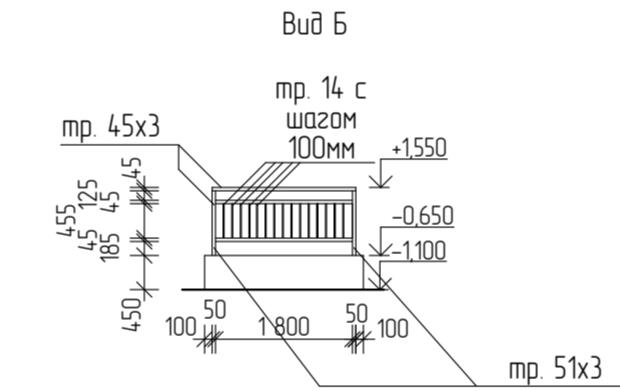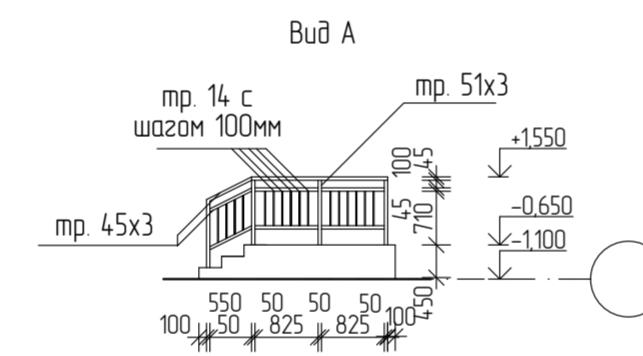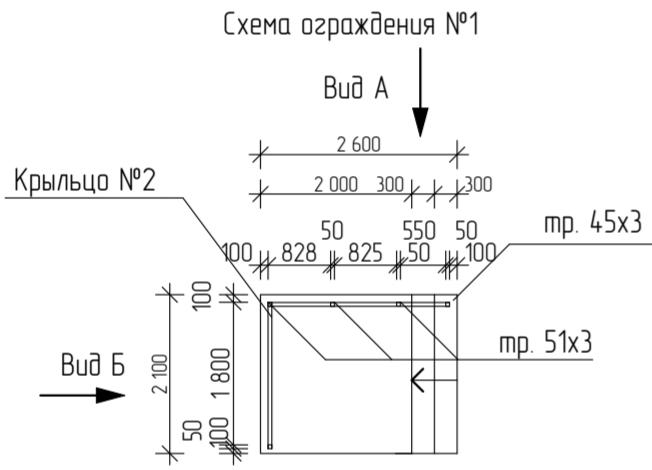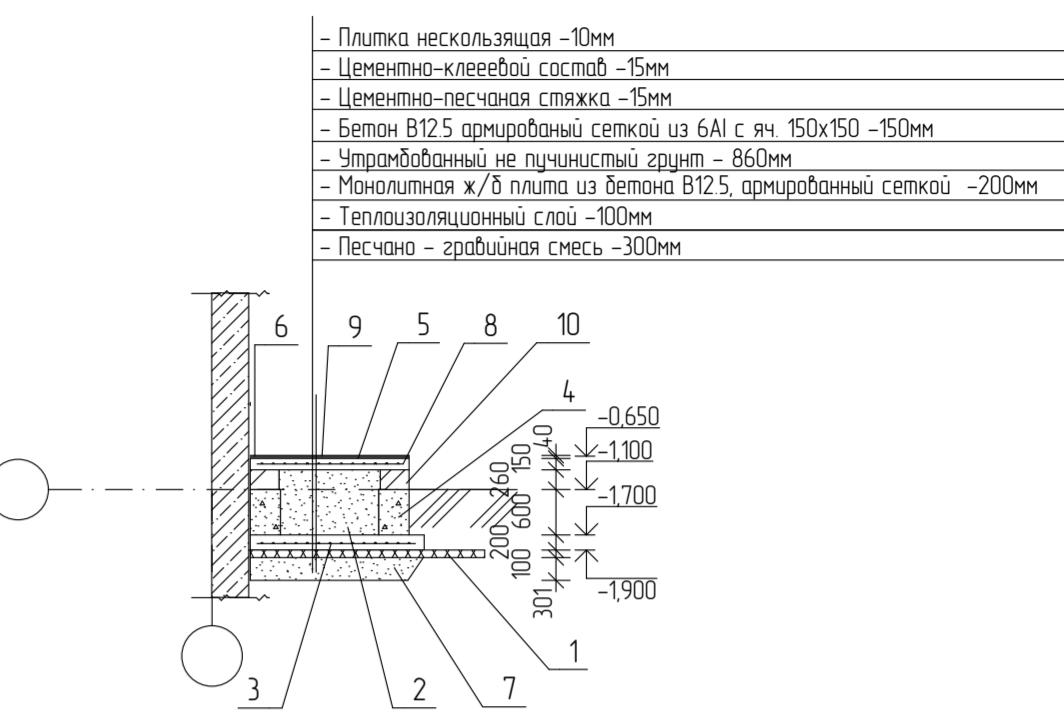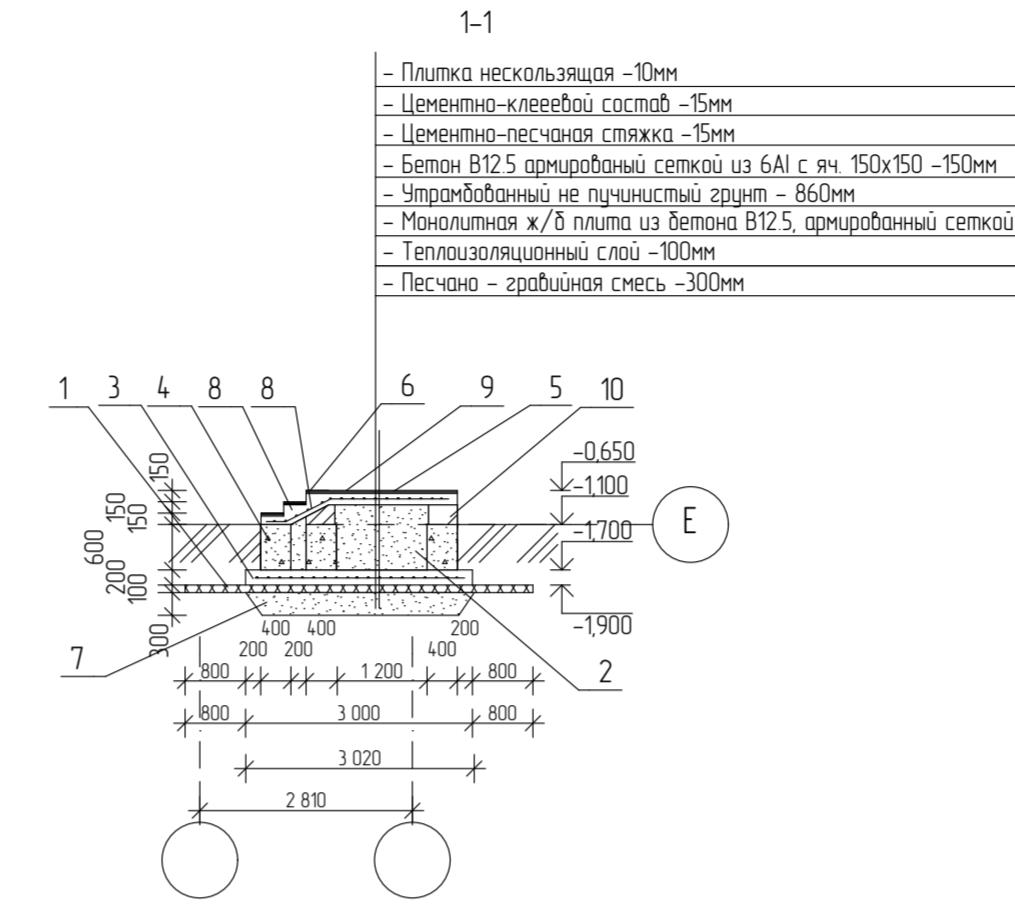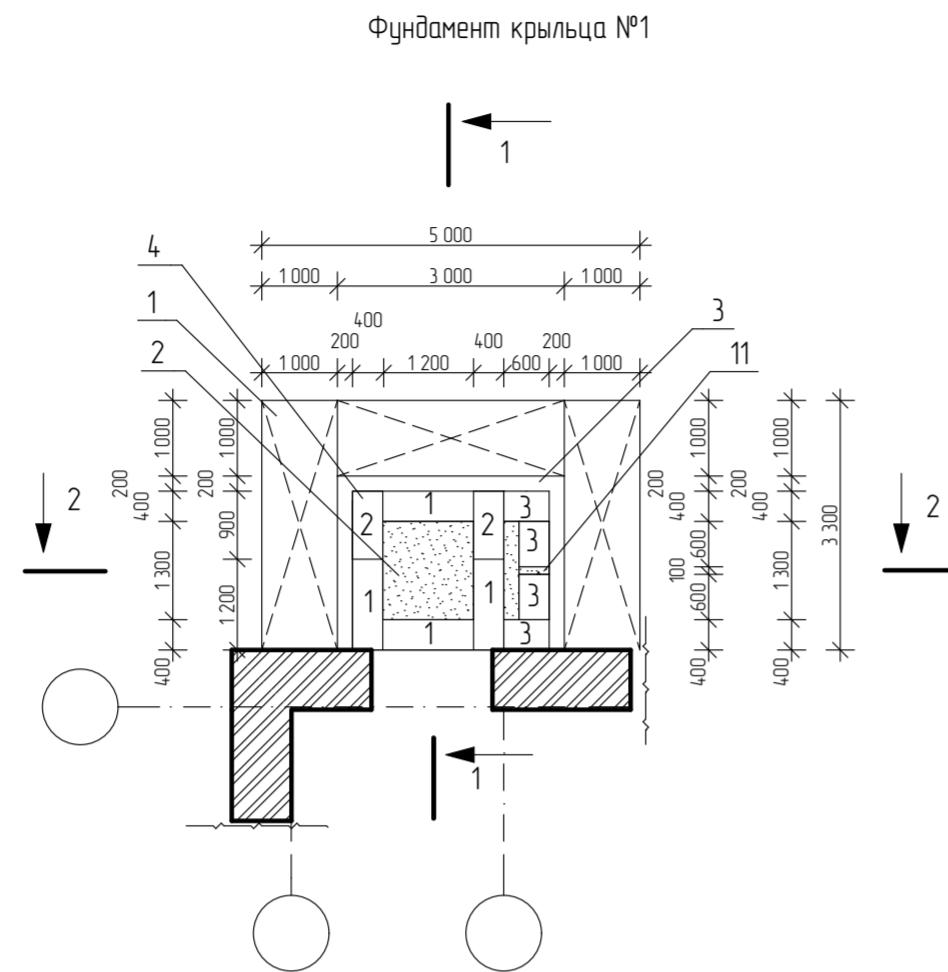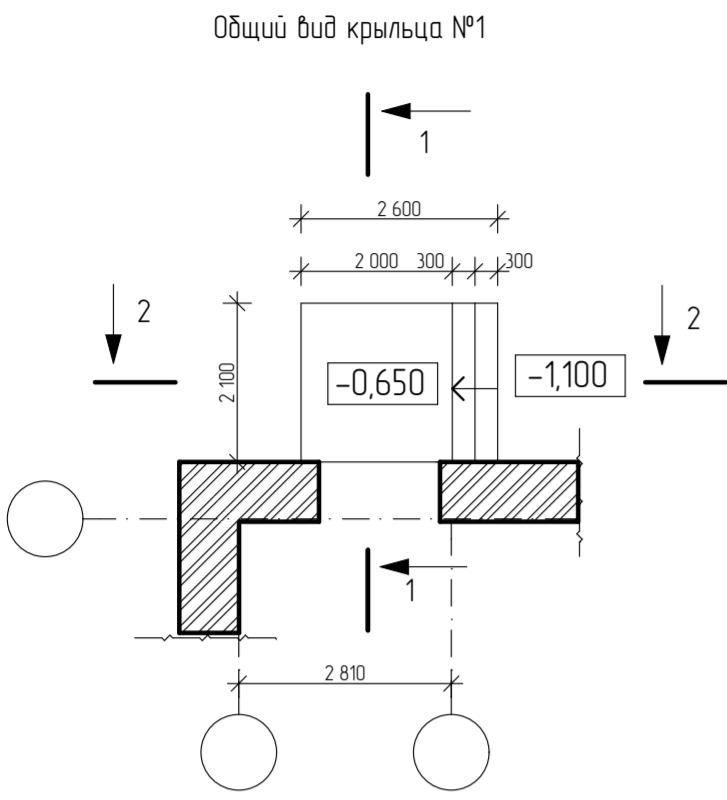

Спецификация материалов крыльца

Марка поз.	Обозначение	Наименование	Кол-во	Масса ед. кг	Примечание
1	2	3	4	5	6
		Крыльцо №1, шт	9		
1		Теплоизоляционный слой Экструд пенополистирол ППС-25, м ²	9,0		9,0м ² =9,0м ²
2		Утрамбованный не пучинистый грунт, м ³	1,0		104-03+117м ² 177м ² х0,86+10м ³
3		Монолитная ж/б плита, м ³	1,38		3,0м ² х2,3м=6,9м ² 6,9м ² х1,2м=8,38м ²
4		Бетонные блоки, шт	10		сн. блоки из бетонных блоков бетонный лист
5	ГОСТ Р 57984-2017	Цементно-песчаная стяжка, м ²	8,4		5,45+10,0+1,45м ² x2,1мх1,5м+0,45м ² 8,4м ² х0,3м=2,52м ²
6		Плитка не скользящая, м ²	8,4		5,45+10,0+1,45м ² x2,1мх1,5м+0,45м ² 8,4м ² х0,3м=2,52м ²
7		Песчано-гравийная смесь, м ³	2,0		3,0м ² х2,3м=6,9м ² 6,9м ² х0,3м=2,0м ³
8		Бетон В12.5, м ³	0,9		0,42м ² х2,1м=0,9м ³
8	ГОСТ 23279-2012	Армированная сетка ГАИ, яч. 150x150мм, м ²	4,9	14,1	2,56м ² х1,9м=4,9м ² 4,9м ² х2,1м=10,79м ² 10,79м ² х0,15=1,62м ³
9		Цементно-клееевой состав, м ²	8,4		5,45+10,0+1,45м ² x2,1мх1,5м+0,45м ² 8,4м ² х0,3м=2,52м ²
10		Кирпичная кладка из керамического кирпича на цем.-песч. р-ре толщ.0,38м, м ³	1,2		2,1м ² х2,6мх2,12м=12,0м ³ 12,0м ³ х0,38м=4,68м ³
11		Бетон В12.5, м ³	0,02		0,4x0,6x0,1=0,024м ³

Спецификация элементов устройства ограждений

Марка поз.	Обозначение	Наименование	Кол-во	Масса ед. кг	Примечание
1	2	3	4	5	6
		Ограждение №1, шт	1	63,94	расход на 1 изд.
1	ГОСТ 8732-78	Труба ф51,м	4,5	15,9	0,9м х5шт=4,5м 4,5м х3,5кг=15,9кг
2	ГОСТ 8732-78	Труба ф45,м	12,9	40,1	3шт х4,3м=12,9м 12,9м х3,1кг=40,1кг
3	ГОСТ 2590-2006	Труба ф14,м	14,1	7,9	3шт х0,455м=1,3м 1,3м х0,56кг=0,79кг
4	ГОСТ 2695-83*	Брусье-поручень 60x120, 3,3 м/п, м ³	0,03	0,04	4,3м х1000м ² = 0,03м ³ 4,3м х0,1кг=0,04кг

Спецификация бетонных блоков

Марка поз.	Обозначение	Наименование	Кол-во	Масса ед. кг	Примечание
1	2	3	4	5	6
		Блоки фундаментные			
1	ГОСТ 13579-2018	ФБС 9.4-6-Л, шт	2	700	
2	ГОСТ 13579-2018	ФБС 12.4-6-Л, шт	4	960	
3	ГОСТ 13579-2018	ФБС 6.4-6-Л, шт	4	334	

Примечание:




- В качестве основания фундамента крыльца принята грунтовая подушка из песчано-гальечной смеси толщиной 300мм. Уплотнение вести слоями не более 300 мм с уплотнением механизированным пневмотрамбованием;
- Предусмотреть бордоотвод от ходовых;
- Конструкции фундаментов, соприкасающиеся с грунтом обмазать горячим битумом за 2 раза, 11,6м²;
- При устройстве крыльца допускается введение блоковки шлучными элементами с противоскольжением полов входов из мозаичного состава не шлифовать;
- Устройство фундамента под крыльцо вести в теплое время года;
- Перед устройством монолитных площадок и ступеней выполнить обратную засыпку уплотненным грунтом обратной засыпки рd≥16м/м³ мелкий щебень, отсев, крупный песок). Уплотнение вести механизмом пневмотрамбованием;
- Все стальные элементы входа окрасить эмалью ПФ за 2 раза;
- Ограждения индивидуального изготовления. Высота ограждения крыльца h=900мм1

28-2022-854П-ГЧ

«Выполнение комплексного капитального ремонта здания МОУ Нижнеполтавская СОШ»

Изм.	Кол-уч	Лист № док	Подпись	Дата
Разработчик	Коленко ИИ			20.06.22
Проверил	Каширин С.С.			20.06.22
Проверил	Каширин А.С.			20.06.22
Н. контр	Каширин С.С.			20.06.22
Общественное здание				
			Страница	Лист
			П	41
Общий вид крыльца №1. Фундамент крыльца №1. Спецификация материалов крыльца. Спецификация бетонных блоков				
ООО "КАДИ" г. Благовещенск				

Схема устройства козырька над входом Квх-1

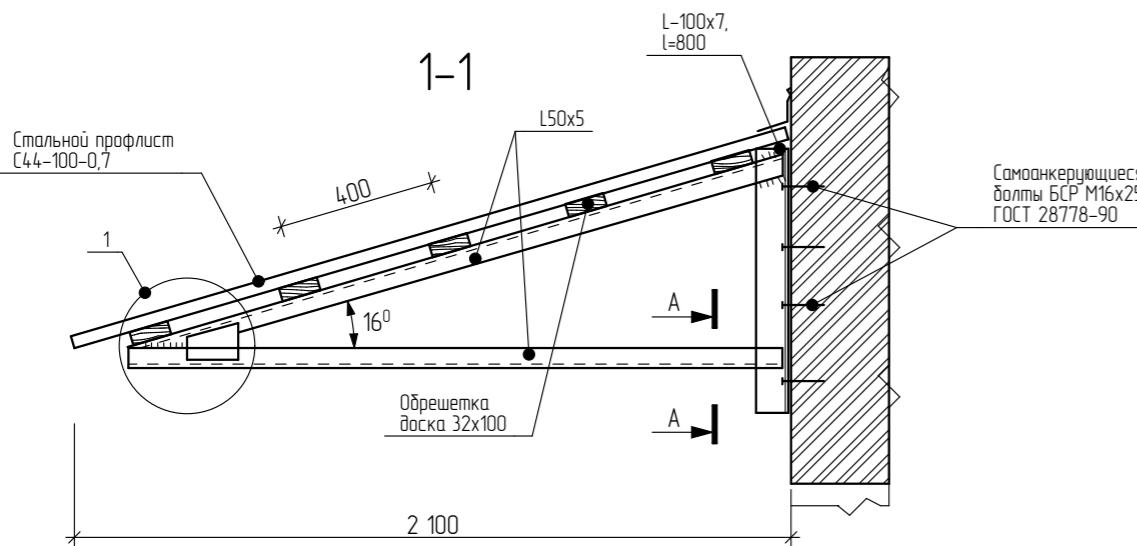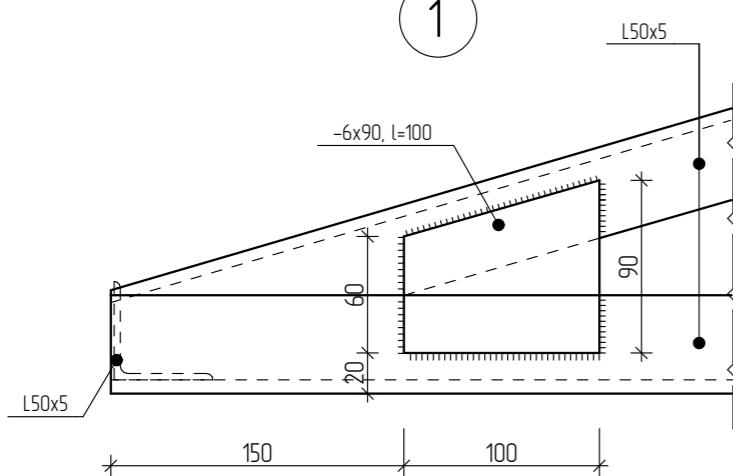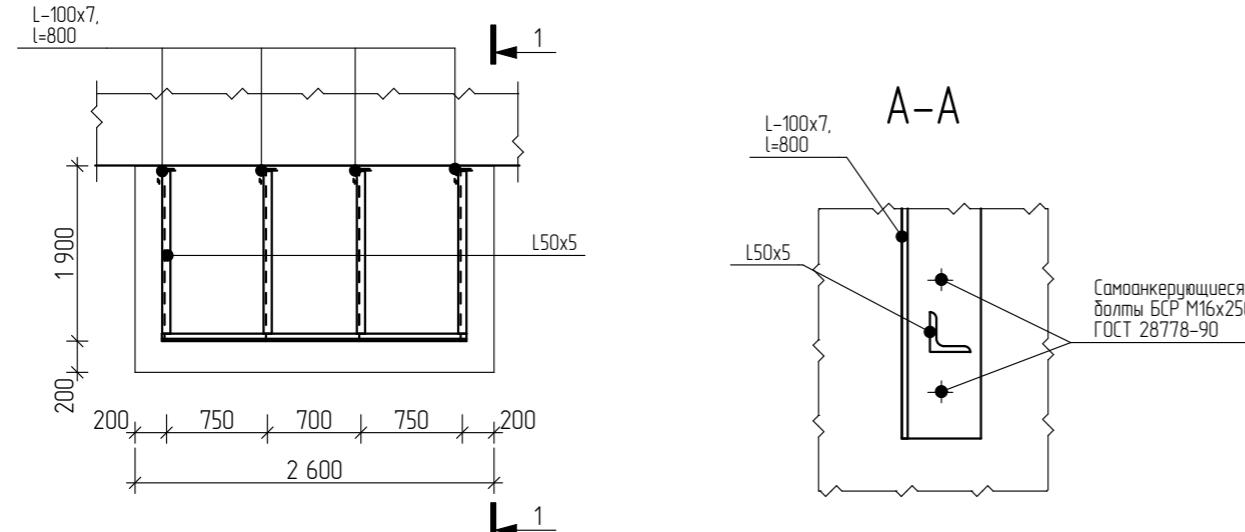

Спецификация элементов козырьков

Марка поз.	Обозначение	Наименование	Кол-во	Масса ед., кг	Примечание
1	2	3	4	5	6
		<u>Козырек (8 шт.)</u>			
	ГОСТ 8509-93	Уголок L50x5, Лодщ=18,2м м.п.	18,2	3,77	68,61 кг
	ГОСТ 8509-93	Уголок L100x7, L=800мм., шт.	4	8,63	34,52кг
	ГОСТ 19903-90	-6x90, l=100мм., шт	4	0,42	1,68 кг
	ГОСТ 8486-86	Обрешетка, доска 100x32мм., м ³	0,04		
	ГОСТ 24045-94	Профлист С44-1000-0,7 м ²	5,46	7,4	40,4кг

Примечание: В спецификации дан общий расход материалов на устройство одного козырька над входом.


- Сварку выполнять ручной дуговой сваркой электродами Э42 по ГОСТ 9467-75* в соответствии с указаниями ГОСТ 5264-80.
- Все сварные швы с катетом kf=5мм.
- Зашиту стальных изделий выполнять окраской эмалью ПФ-115 по слою грунта ГФ-021.
- Покрытие – стальной профлист по ГОСТ 24045-94 по обрешетке из досок 100x32мм, закрепленных к стальным уголкам с шагом 400мм. Крепление профлиста осуществлять саморезами оцинкованными с уплотнительными прокладками.

28-2022-854П-ГЧ

«Выполнение комплексного капитального ремонта здания МОУ Нижнеполтавская» СОШ»

Изм.	Кол.уч.	Лист	№ док.	Подпись	Дата	Стадия	Лист	Листов
Разработал	Коленко И.И.			<i>Лиц</i>	20.06.22	Общественное здание	П	42
Проверил	Каширин С.С.			<i>Иван</i>	20.06.22			
Проверил	Каширин А.С.			<i>Александр</i>	20.06.22			
Н. контр	Каширин С.С.			<i>Иван</i>	20.06.22			
						Схема устройства козырька над входом		
						ООО "КАДИ" г. Благовещенск		

Детали установки оконных блоков

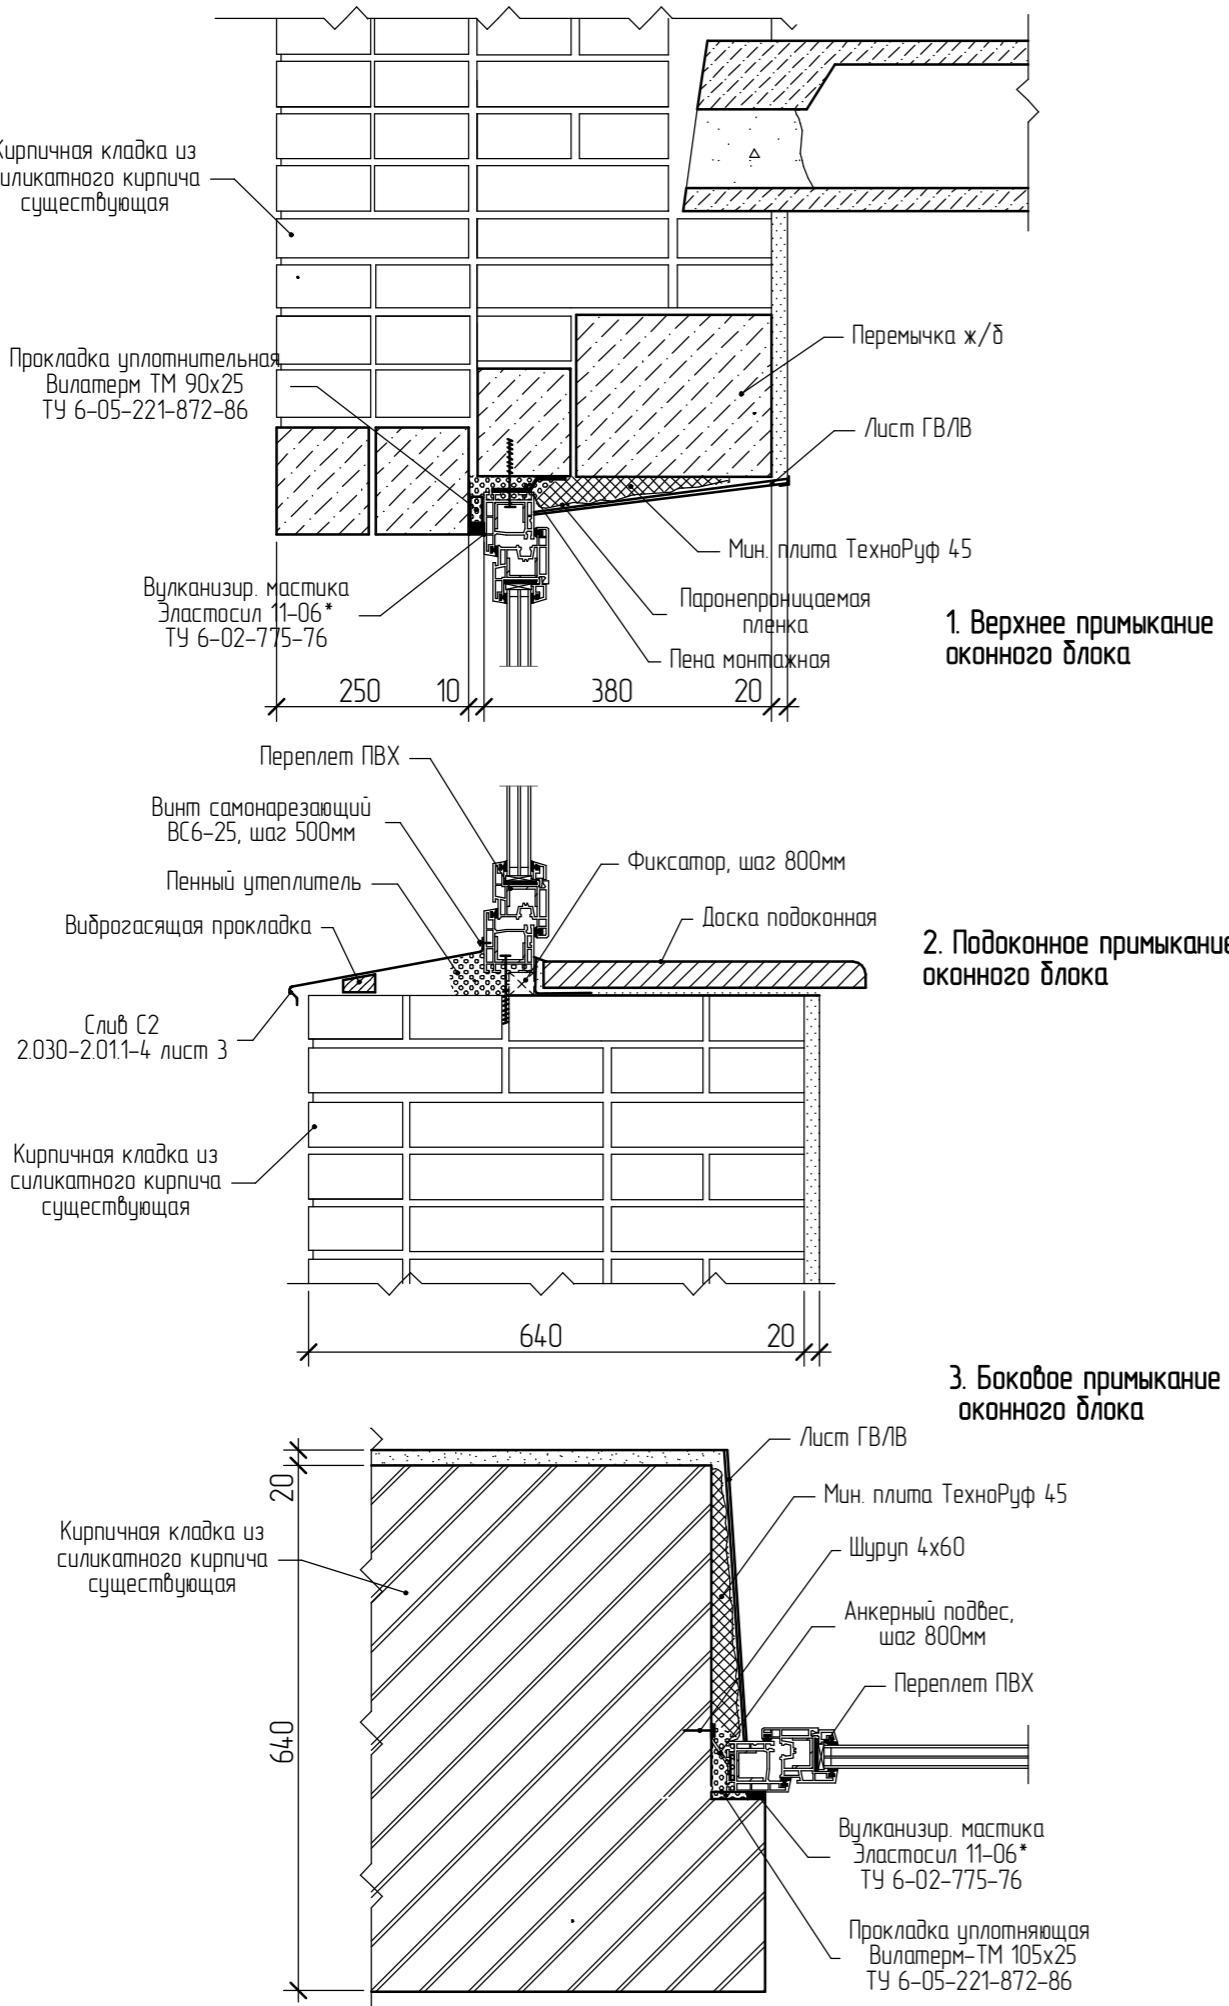


Общие указания по установке окон из профиля ПВХ

- Монтаж оконных изделий должен производиться специализированными, строительными организациями в соответствии с требованиями ГОСТ 30971.
- В конструкциях оконных блоков применять петли, обеспечивающие регулирование зазоров в притворах, фиксаторы открытия, позволяющие регулировать угол открытия створчатых элементов (в том числе в положении щелевого проветривания), подкладки для выравнивания зазоров в притворе.
- При поворотно-откидном способе открывания в конструкции приборов открывания предусмотреть защиту от ошибочных действий при переводе изделия из режима открывания створки в режим проветривания и обратно, а также установку ограничителя угла открывания створки по ГОСТ 23166-99.
- Требования к наружному водоизоляционному, паропроницаемому слою см. п. 5.2 ГОСТ 30971-2002.
- Подоконные доски – из пластика белого цвета шириной 450 мм.
- При исполнении узлов примыкания должны выполняться следующие условия:
 - заделка монтажных зазоров между изделиями и стеновыми конструкциями, должна быть по всему периметру плотной, герметичной, рассчитанной на выдерживание климатических нагрузок снаружи и условий эксплуатации внутри здания;
 - эксплуатационные характеристики конструкций узлов примыкания (сопротивление теплопередаче, звукоизоляция, воздухо- и водопроницаемость) должны отвечать требованиям, установленным в строительных нормах;
 - при выборе заполнения монтажных зазоров следует учитывать эксплуатационные температурные изменения габаритных размеров изделий.
- В качестве крепежных элементов для монтажа изделий следует применять крепежные изделия, соответствующие по конструкции материалу несущей стены. Расстояние между крепежными элементами при монтаже изделий белого цвета не должно превышать 700мм, цветных – не более 600мм.
- Оконные блоки следует устанавливать по уровню. Отклонение по вертикали и горизонтали сторон коробок смонтированных изделий не должно превышать 1,5мм на 1м длины, но не более 3мм на высоту изделия.
- Для заполнения монтажных зазоров применять силиконовые герметики, предварительно сжатые уплотнительные ленты ПСУЛ (компрессионные ленты), изолирующие пенополиуретановые шнуры, пеноутеплители, минеральную вату и другие.
- Для передачи нагрузок в плоскости окна, веса изделия на строительную конструкцию применяют несущие колодки из полимерных материалов с твердостью не менее 80 ед. по Шору или из древесины твердых пород. Для фиксации положения оконного блока в стене применяют распорные колодки. Деревянные клинья, применяемые для временной фиксации изделий в процессе монтажа, необходимо удалить перед заделкой монтажных швов.
- Удаление защитной пленки с лицевых поверхностей профилей следует производить после монтажа изделий и отделки монтажного проёма, учитывая при этом, что продолжительность воздействия солнечных лучей на защитную пленку не должно превышать 10 дней.

					28-2022-854П-ГЧ
«Выполнение комплексного капитального ремонта здания МОУ Нижнеполтавская» СОШ»					
Изм.	Кол.уч.	Лист	№ док.	Подпись	Дата
Разработал	Коленко И.И.				20.06.22
Проверил	Каширин С.С.				20.06.22
Проверил	Каширин А.С.				20.06.22
Н. контр	Каширин С.С.				20.06.22
Общественное здание					Стадия Лист Листов
П		43			
Деталь установки оконных блоков					ООО "КАДИ" г. Благовещенск

Фасад в осях "1-4"

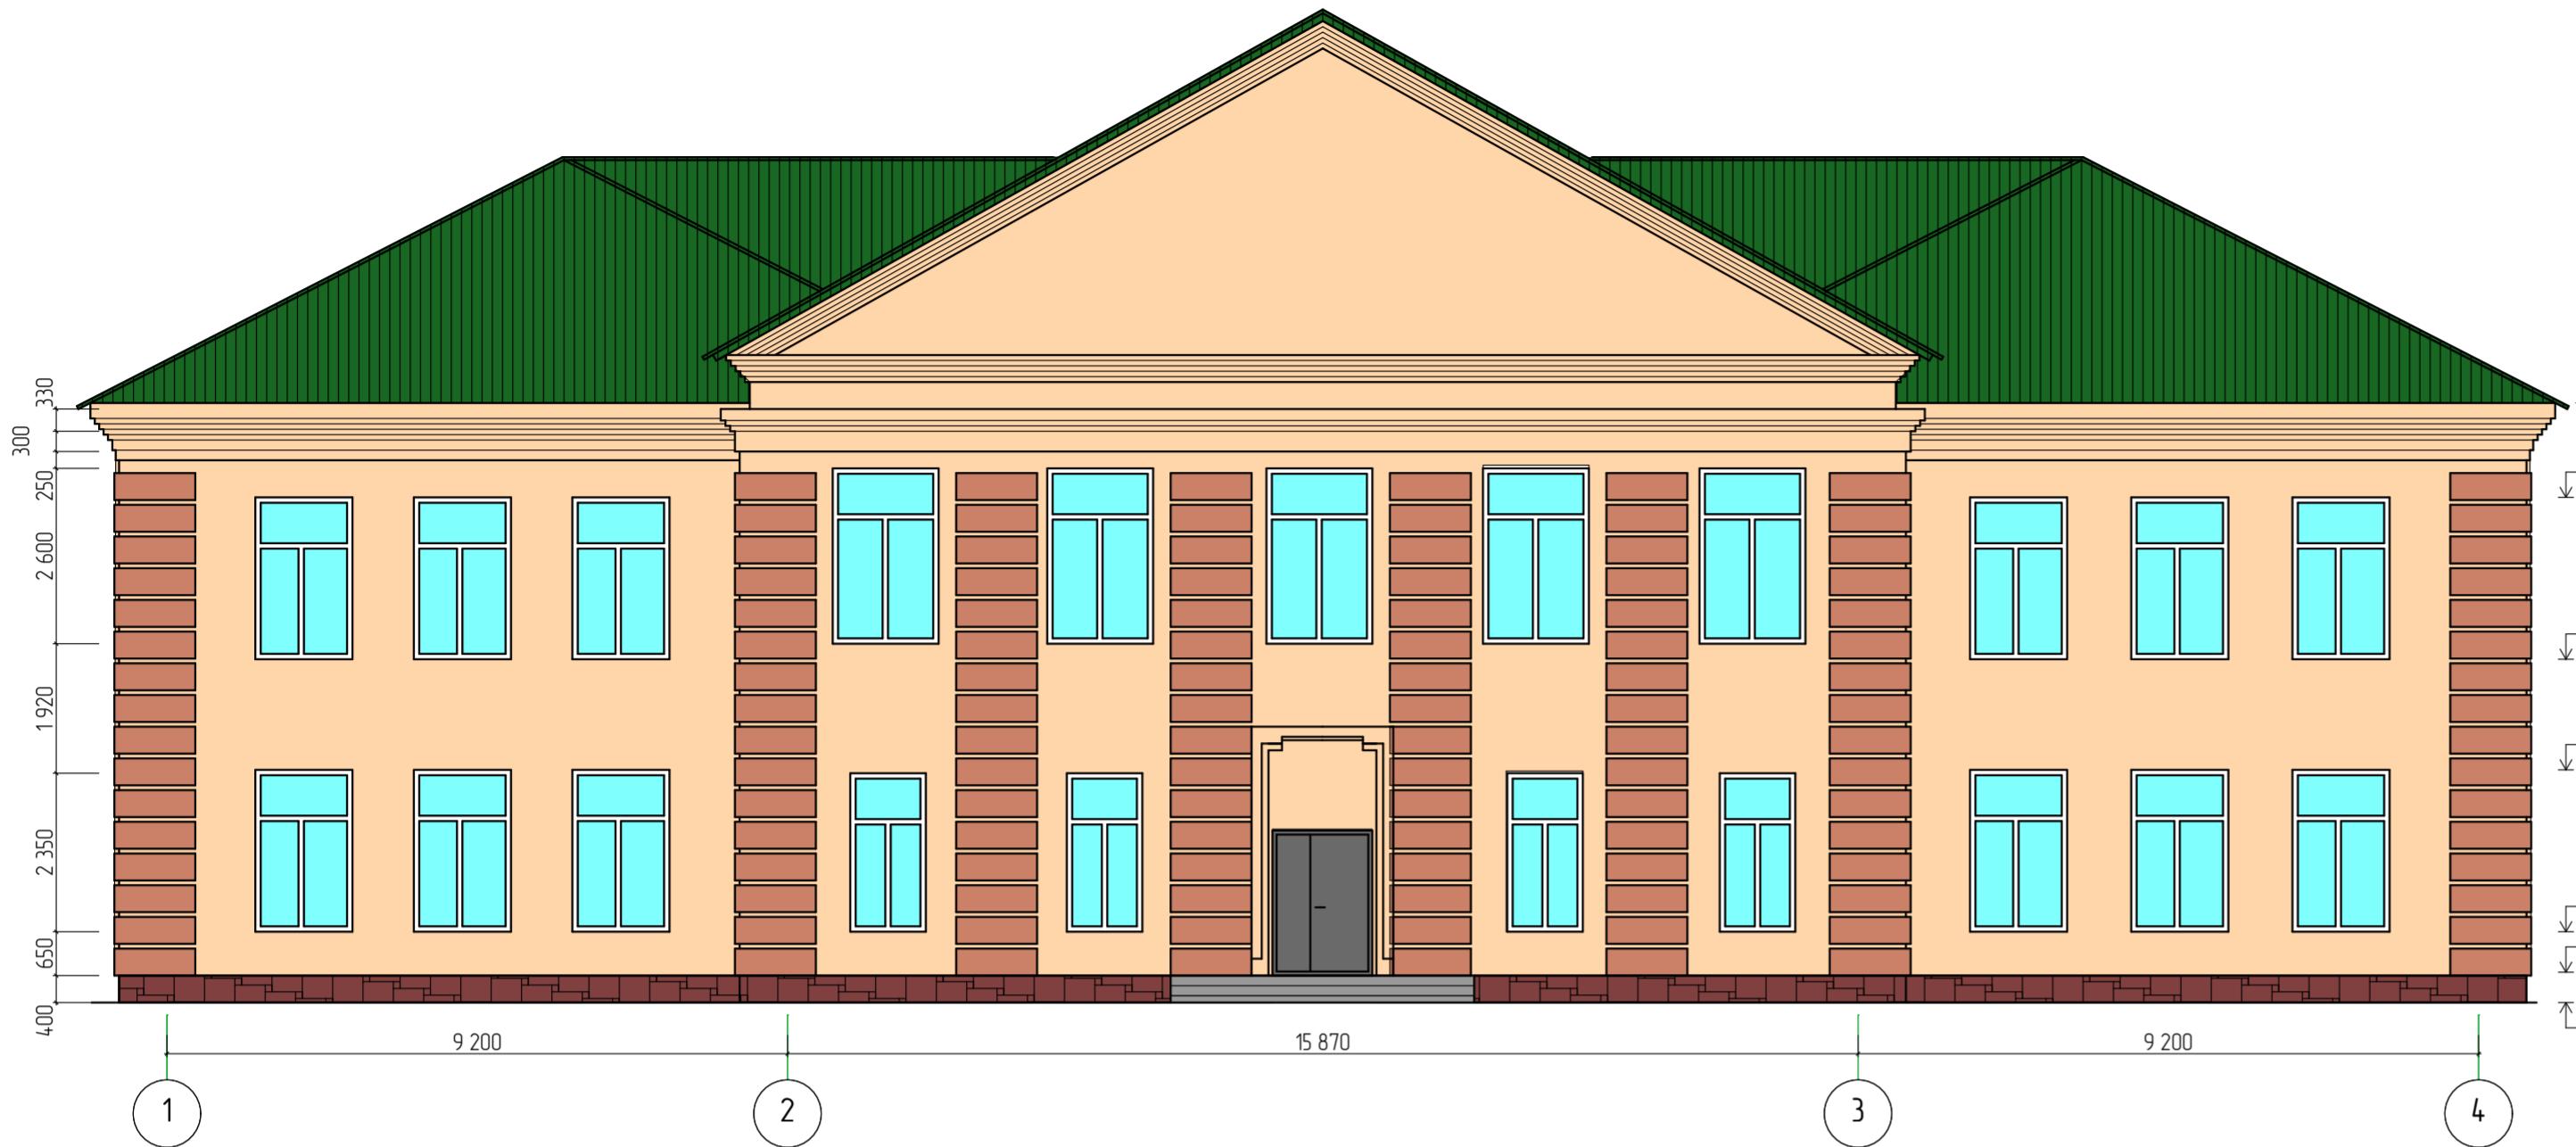

Фасад в осях "В-Г"



Фасад в осях "4-2"



Фасад в осях "2/1-3/1"



№ подл.	Помѣщ.	Вѣдом. ш. дѣлово	Согласовано

Оформление фасадов:

1. Фасад - оштукатурить, грунтовка глубокого проникновения, затирка цементным-песчаным раствором и окраска атмосферостойкой фасадной краской - 1 450,93 м².
2. Выступающие фрагменты фасада - штукатурка, грунтовка глубокого проникновения, затирка цементным-песчаным раствором и окраска атмосферостойкой фасадной краской - 230,72 м².
3. Цоколь оштукатурить и окрасить атмосферостойкой фасадной краской - 186,8 м².

28-2022-854П-ГЧ

«Выполнение комплексного капитального ремонта здания МОУ Нижнеполтавская СОШ»

Изм.	Колич.	Лист	№ док.	Подпись	Дата
Разработал	Коленко И.И.	Очир			20.06.22
Проберил	Коширин С.С.	Очир			20.06.22
Проберил	Коширин А.С.	Очир			20.06.22
Н. контр	Коширин С.С.	Очир			20.06.22


Общественное здание

Стадия	Лист	Листов
П	44	

Фасад в осях "1-4". Фасад в осях "В-Г"
Фасад в осях "4-2". Фасад в осях "2/1-3/1"

ООО "КАДИ"
г. Благовещенск

Фасад в осях "3-А"

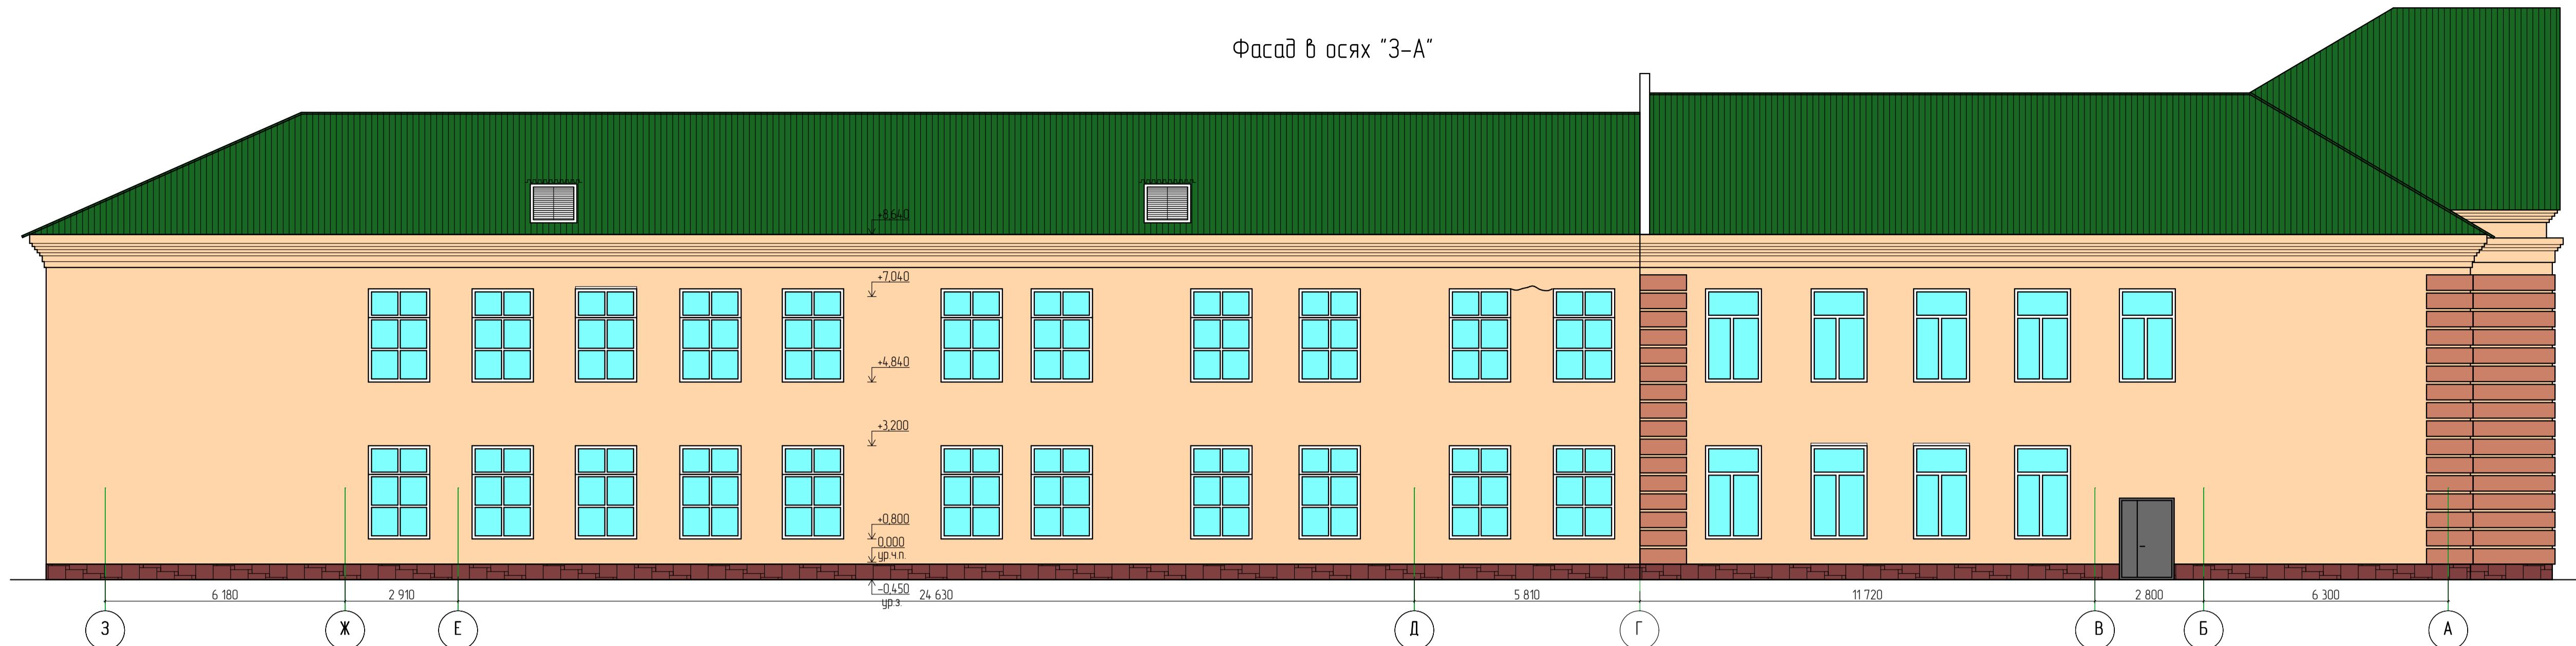

Фасад в осях "Г-З"



Фасад в осях "5-12"




Фасад в осях "3/1-1"



№ подл.	Подл. и дата	Взам. инв. №
Согласовано		

28-2022-854П-ГЧ			
«Выполнение комплексного капитального ремонта здания МОУ Нижнеполтавская» СОШ			
Изм.	Колч.	Лист	№ док.
Разработчик	Коленко ИИ	Подпись	Дата
Проверил	Каширин СС		20.06.22
Проверил	Каширин АС		20.06.22
Н. контр	Каширин СС		20.06.22
Общественное здание		Стадия	Лист
П		45	Листов
Фасад в осях "3-А". Фасад в осях "Г-З". Фасад в осях "3/1-1". Фасад в осях "5-12".			
г ООО "КАДИ" г Благовещенск			


План потолков подвала

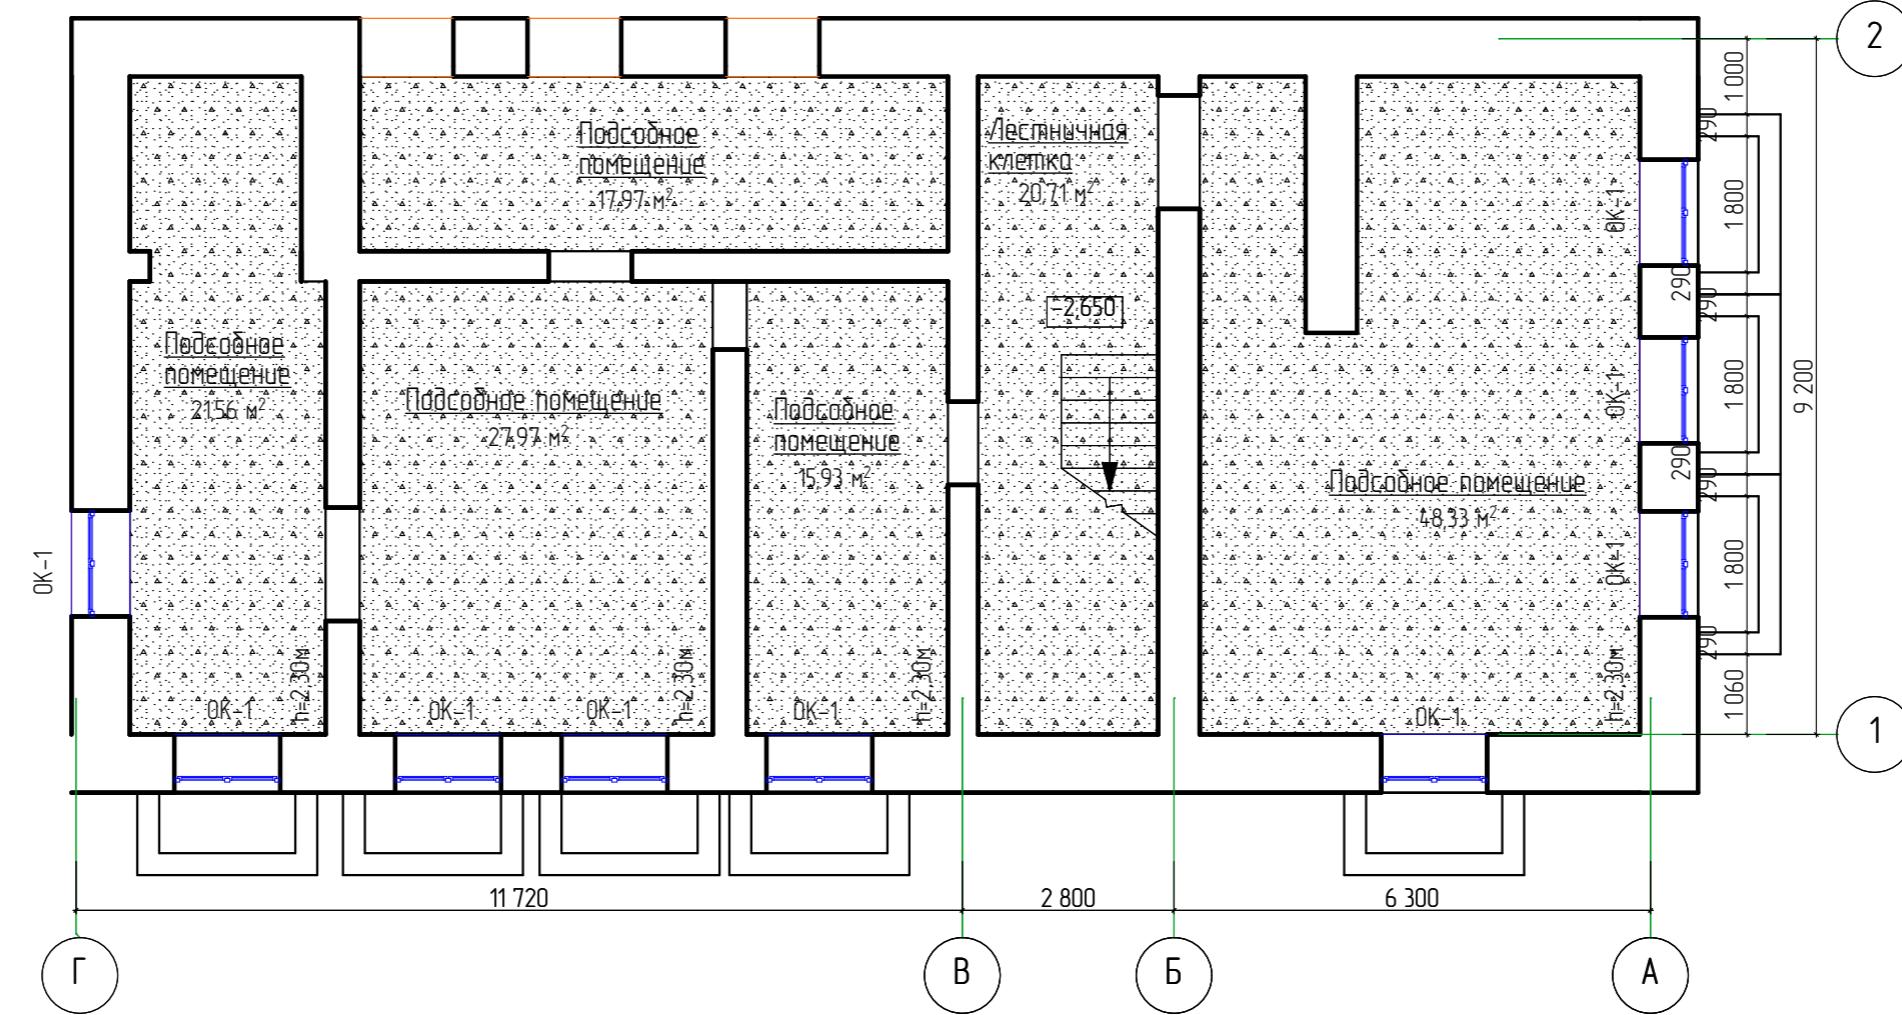

Согласовано	№	
№ подл.	Номер п.дата	Взам.нр.

						28-2022-854П-ГЧ
«Выполнение комплексного капитального ремонта здания МОУ Нижнеполтавская» СОШ»						
Изм.	Кол.уч.	Лист	№ док.	Подпись	Дата	
Разработал	Коленко И.И.				20.06.22	
Проверил	Каширин С.С.	Иван			20.06.22	
Проверил	Каширин А.С.	Иван			20.06.22	
Н. контр	Каширин С.С.	Иван			20.06.22	
Общественное здание					Стадия	Лист
					П	46
План потолков подвала					ООО "КАДИ" г. Благовещенск	

План потолков первого этажа
Литера А в осях "1-4" и "А-Г"

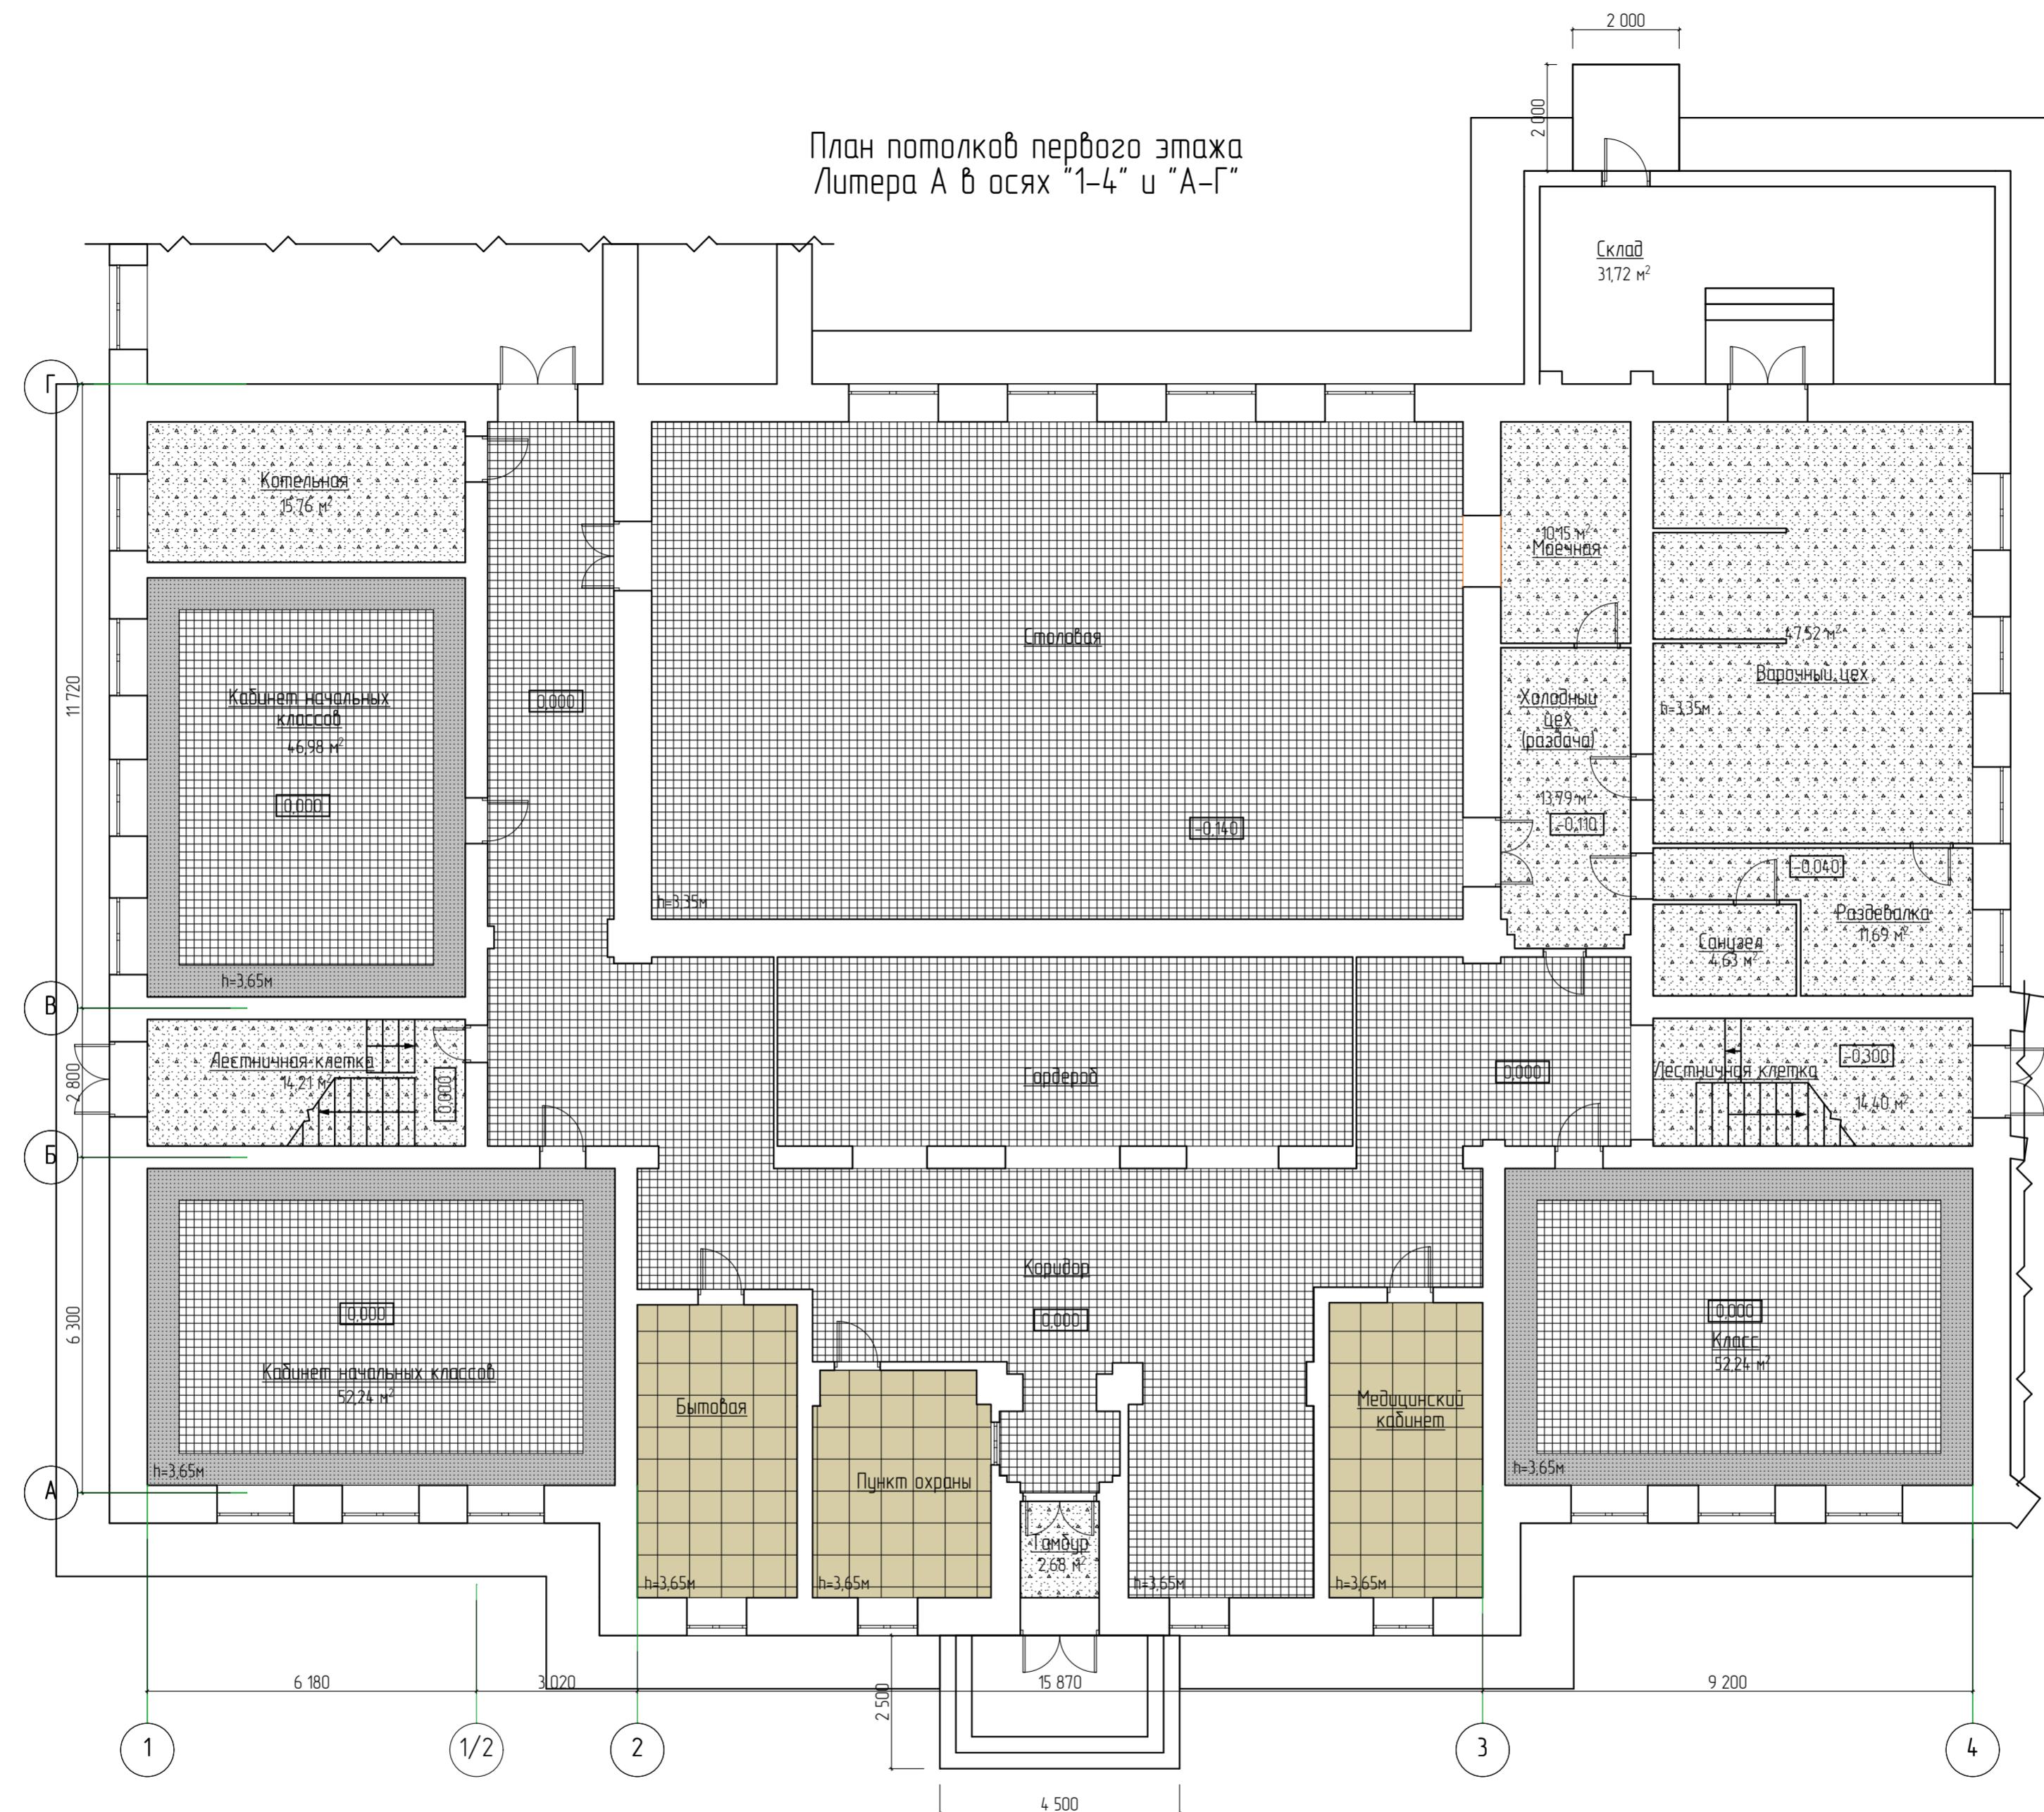

28-2022-854П-ГЧ

«Выполнение комплексного капитального ремонта здания МОУ
Нижнеполтавская СОШ»

Изм.	Колич.	Лист	№ док.	Подпись	Дата
Разработал	Коленко И.И.				20.06.22
Проверил	Коширин С.С.				20.06.22
Проверил	Коширин А.С.				20.06.22
Н. контр	Коширин С.С.				20.06.22

Общественное здание

Стадия	Лист	Листов
П	47	

План потолков первого этажа Литера А в осях "1-4" и "А-Г"

ООО "КАДИ"
г. Благовещенск


План потолков первого этажа Литера А1 в осях "1-3/1" и "Г-3"




Согласовано		
№ подл	Подп. и дата	Взам. №

28-2022-854П-ГЧ					
Изм	Кол.уч	Лист	№ док	Подпись	Дата
Разработал	Коленко И.И.				20.06.22
Проверил	Каширин С.С.				20.06.22
Проверил	Каширин А.С.				20.06.22
Н. контр	Каширин С.С.				20.06.22
«Выполнение комплексного капитального ремонта здания МОУ Нижнеполтавская СОШ»					
Общественное здание					
Стадия	Лист	Листов			
П	48				
План потолков первого этажа Литера А1 в осях "1-3/1" и "Г-3"					
ООО "КАДИ" г. Благовещенск					


План потолков первого этажа Литера А2 в осях "5-12"/"А/А-Г/Г"

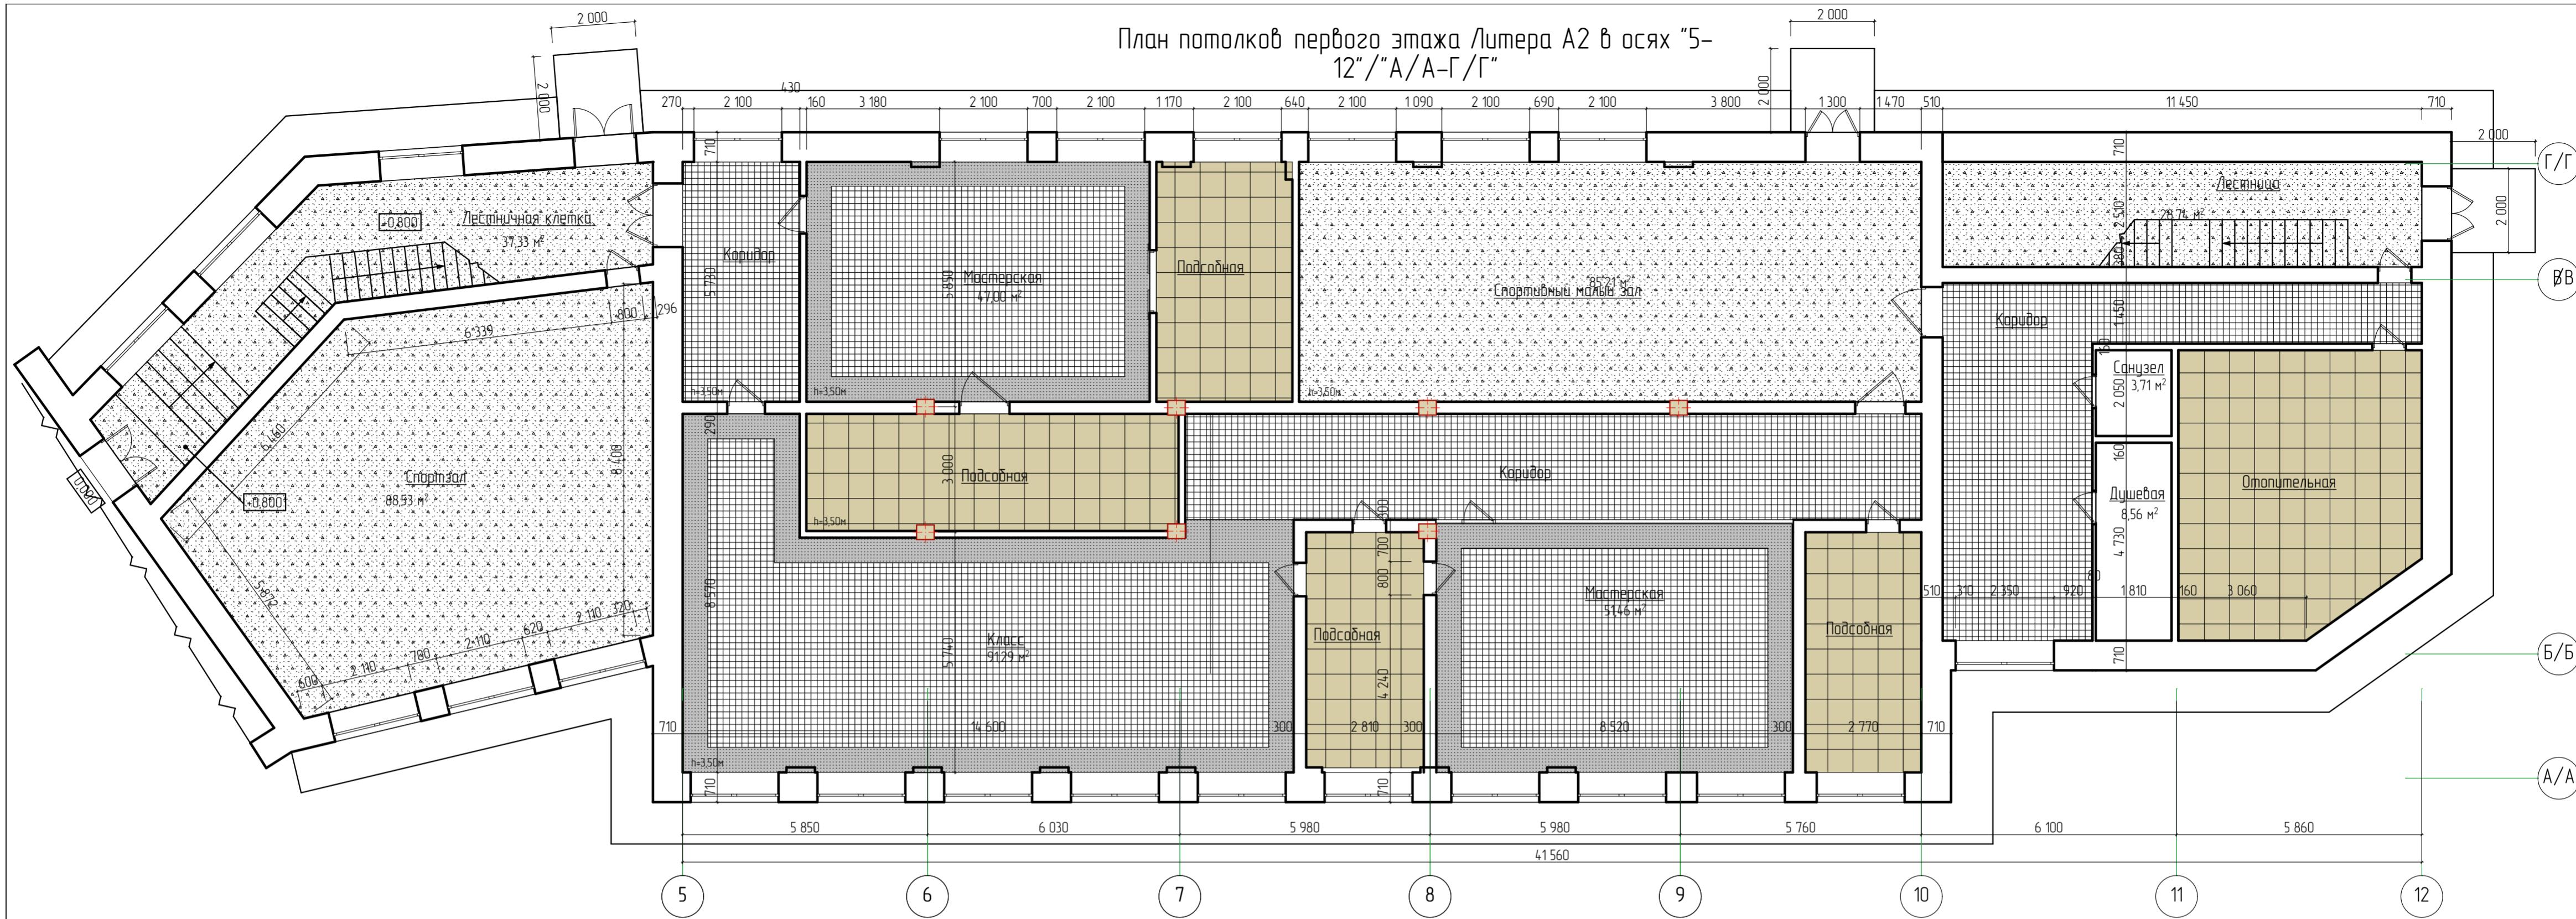

План потолков пристройки ("ТИР")

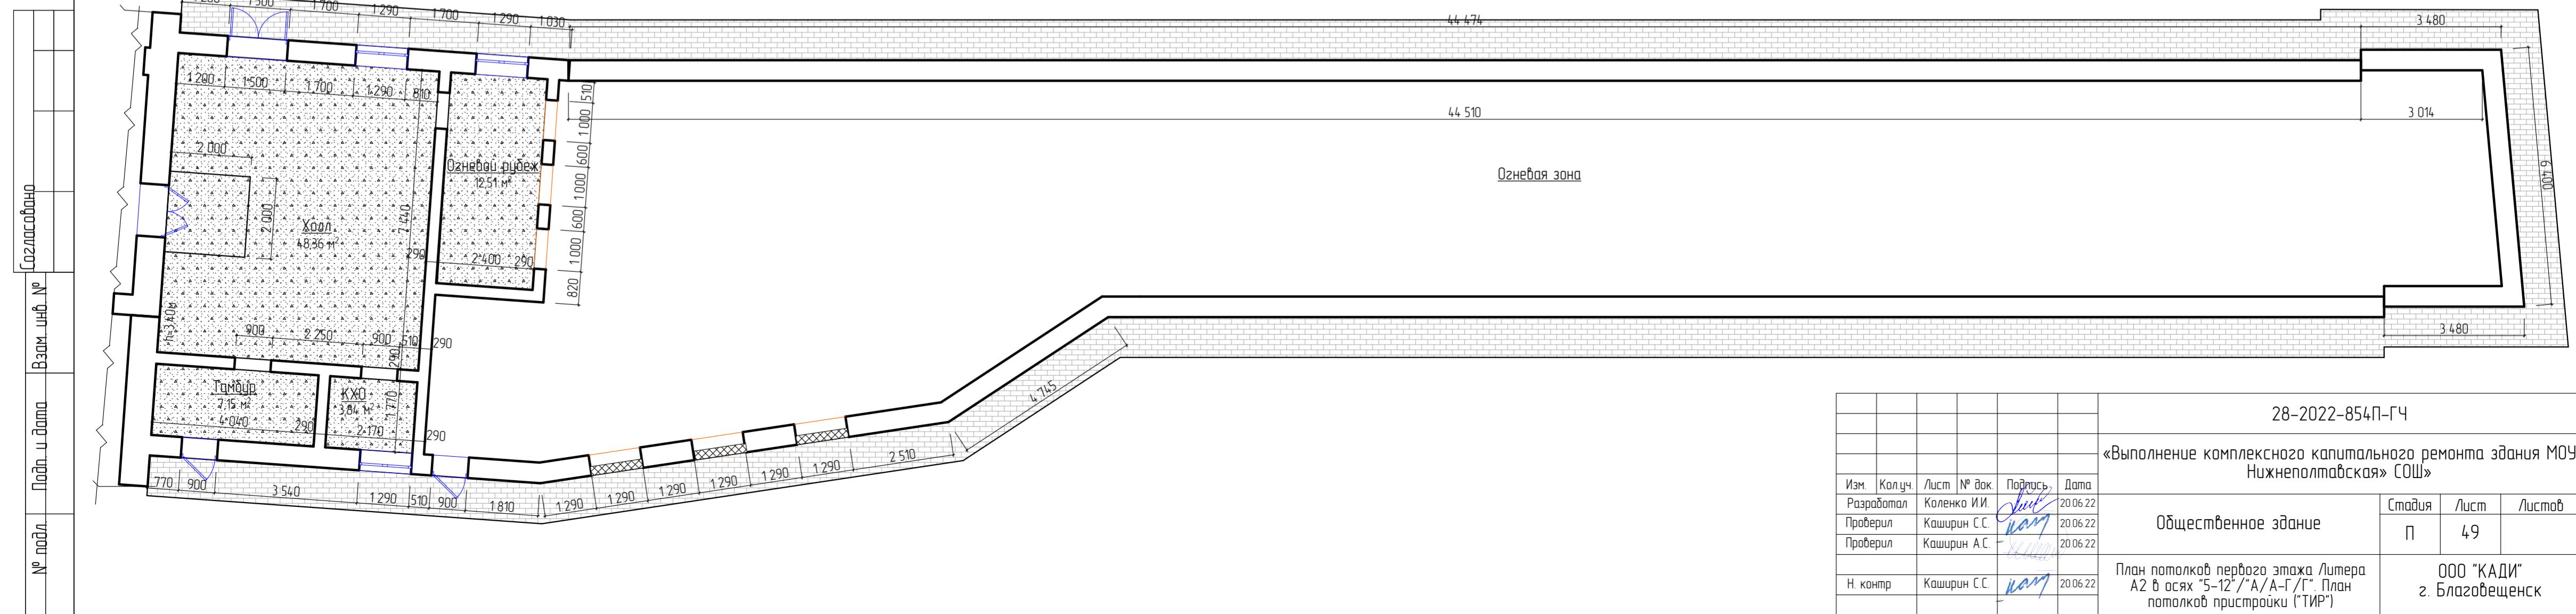

План потолков второго этажа Литера А в осях "1-4" и "А-Г"

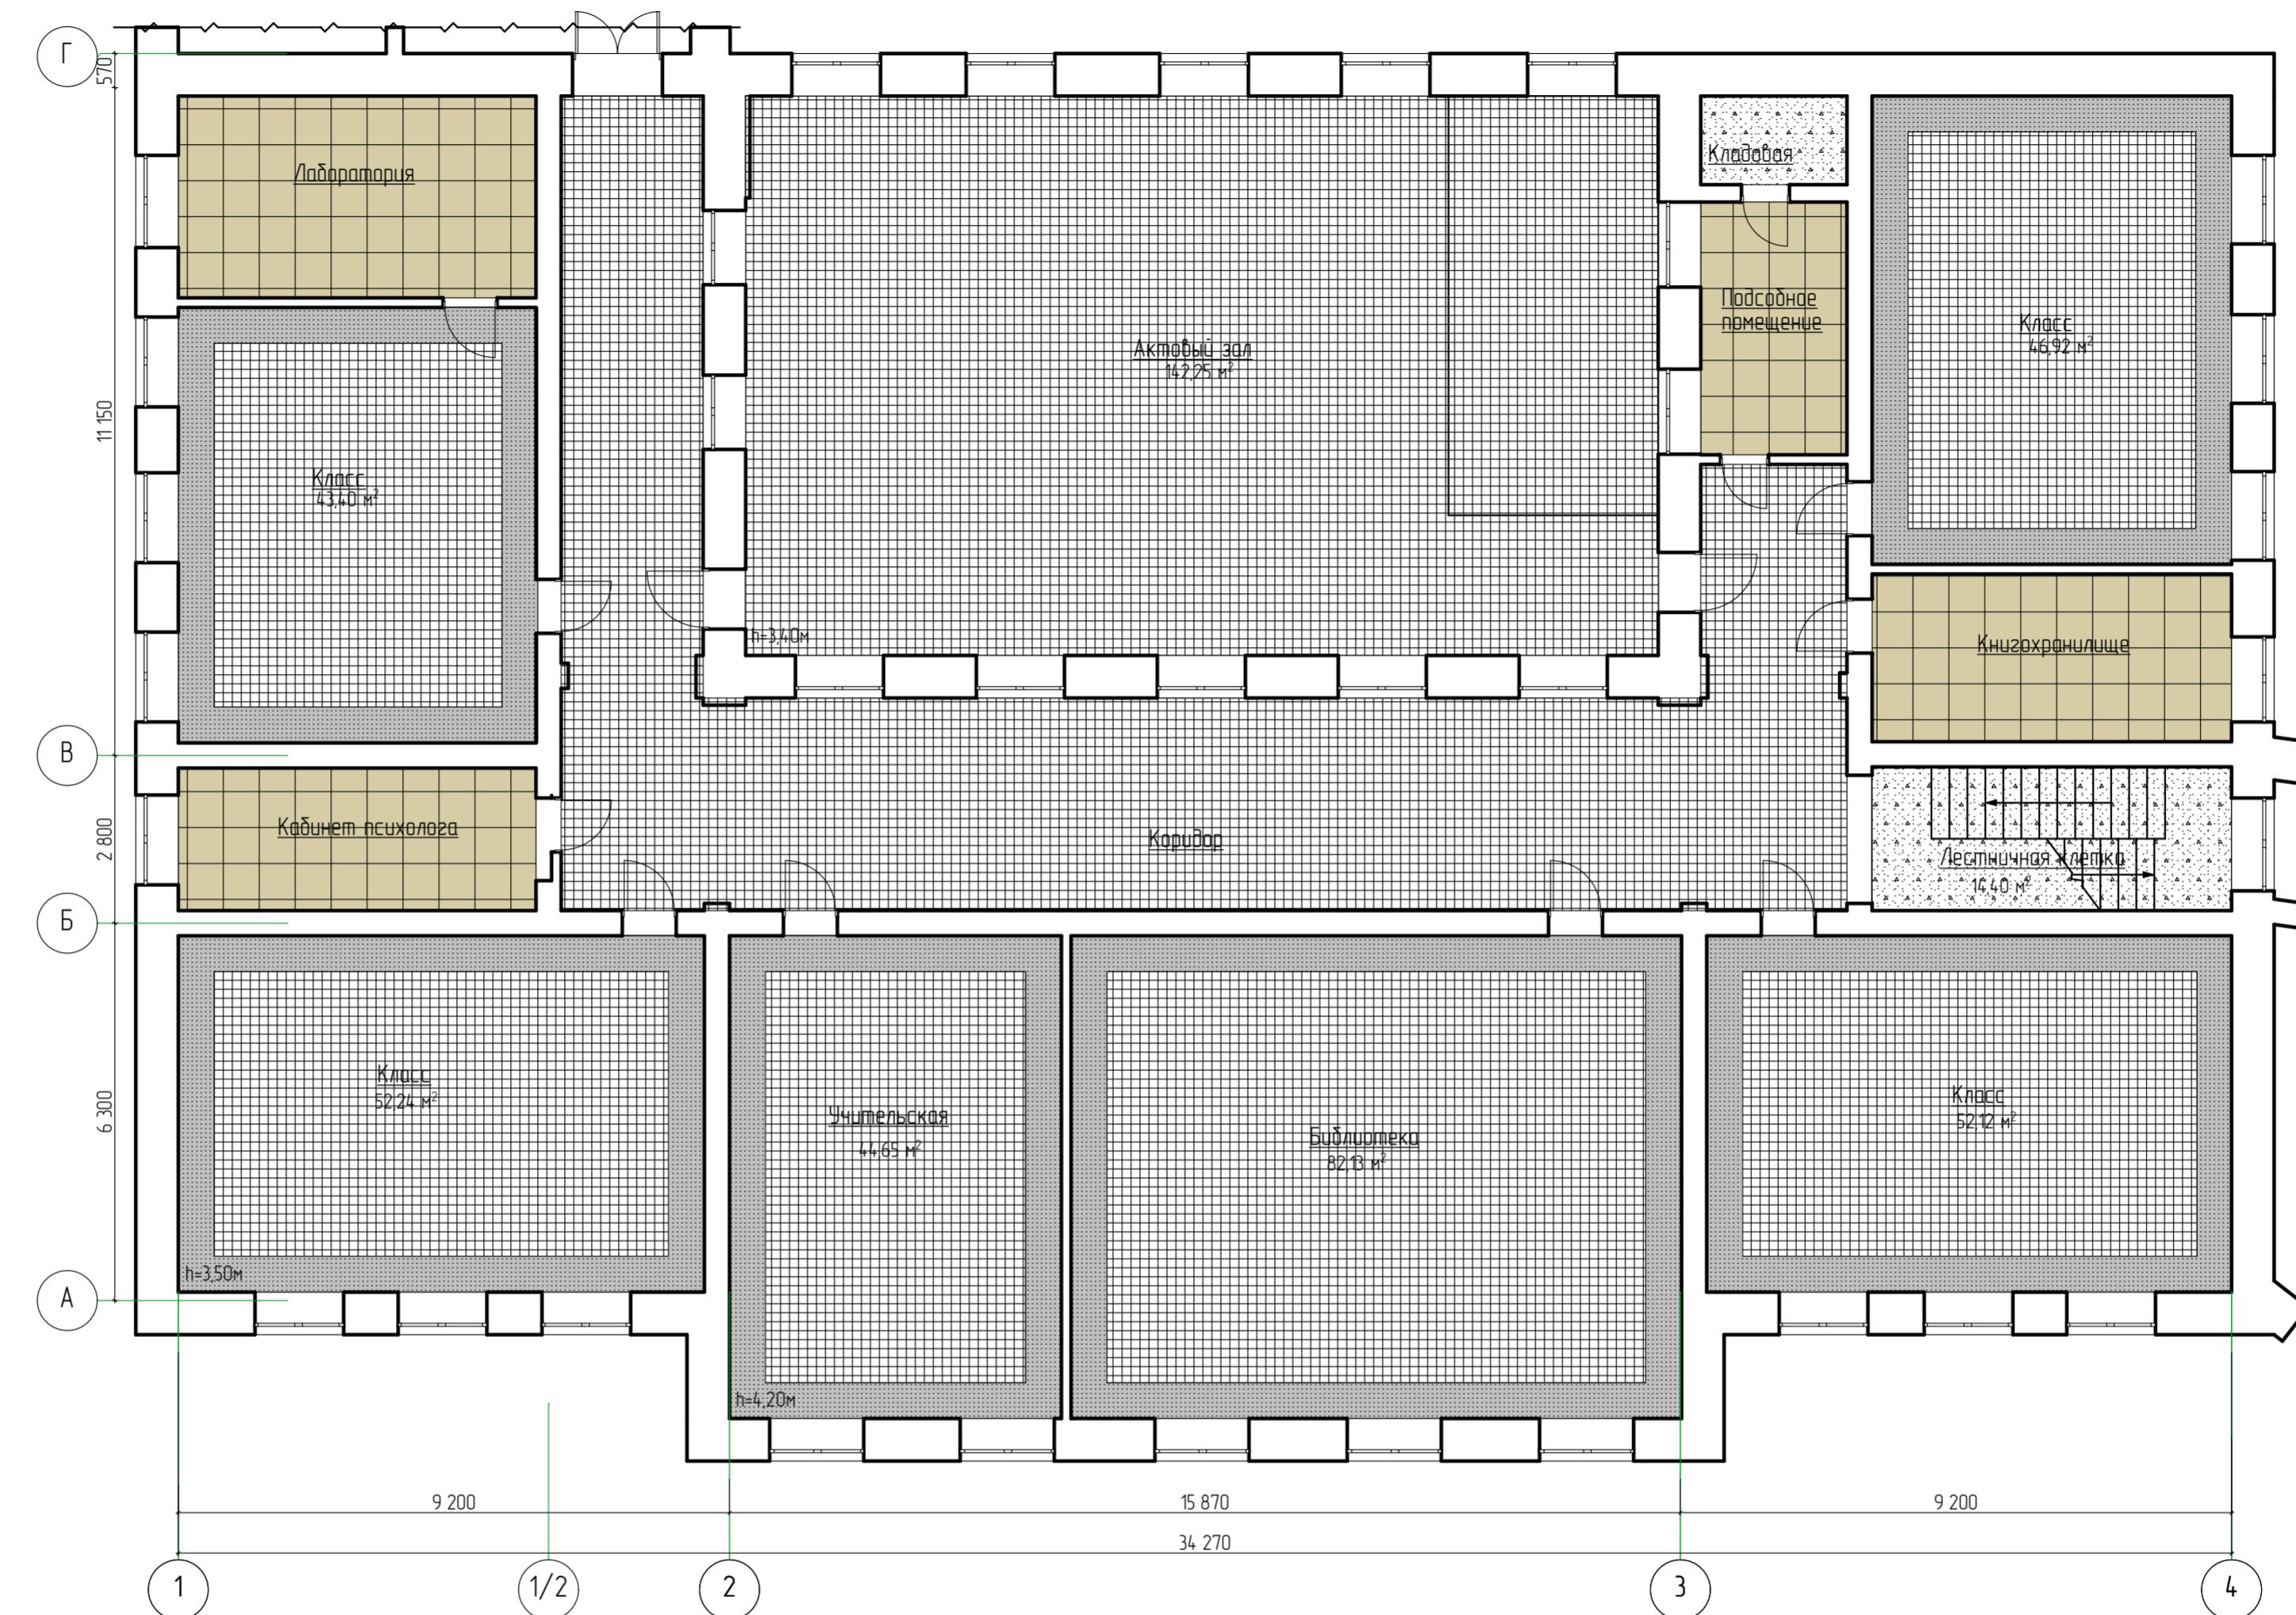

Расчет
1 наружная дверь
1 шт.=0,6*(1,5+2,4*2)*1=3,78 м²;
10 шт. внутренних дверей
в капитальных стенах
2 шт.=0,6*(1,0+2,2*2)*2=6,48 м²,
8 шт.=0,4*(0,9+2,1*2)*8=16,32 м²,
Общая площадь откосов - 26,58 м².

28-2022-854П-ГЧ

«Выполнение комплексного капитального ремонта здания МОУ Нижнеполтавская СОШ»

Изм	Колич	Лист	№ док.	Подпись	Дата
Разработал	Коленко И.И.	50			20.06.22
Проверил	Коширин С.С.	50		Саша	20.06.22
Проверил	Коширин А.С.	50		Саша	20.06.22
Н. контр	Коширин С.С.	50		Саша	20.06.22

Общественное здание


Стойня Лист Листов

П

План потолков второго этажа Литера А в осях "1-4" и "А-Г"

ООО "КАДИ"
г. Благовещенск

План потолков второго этажа в осях 1-4/А-3

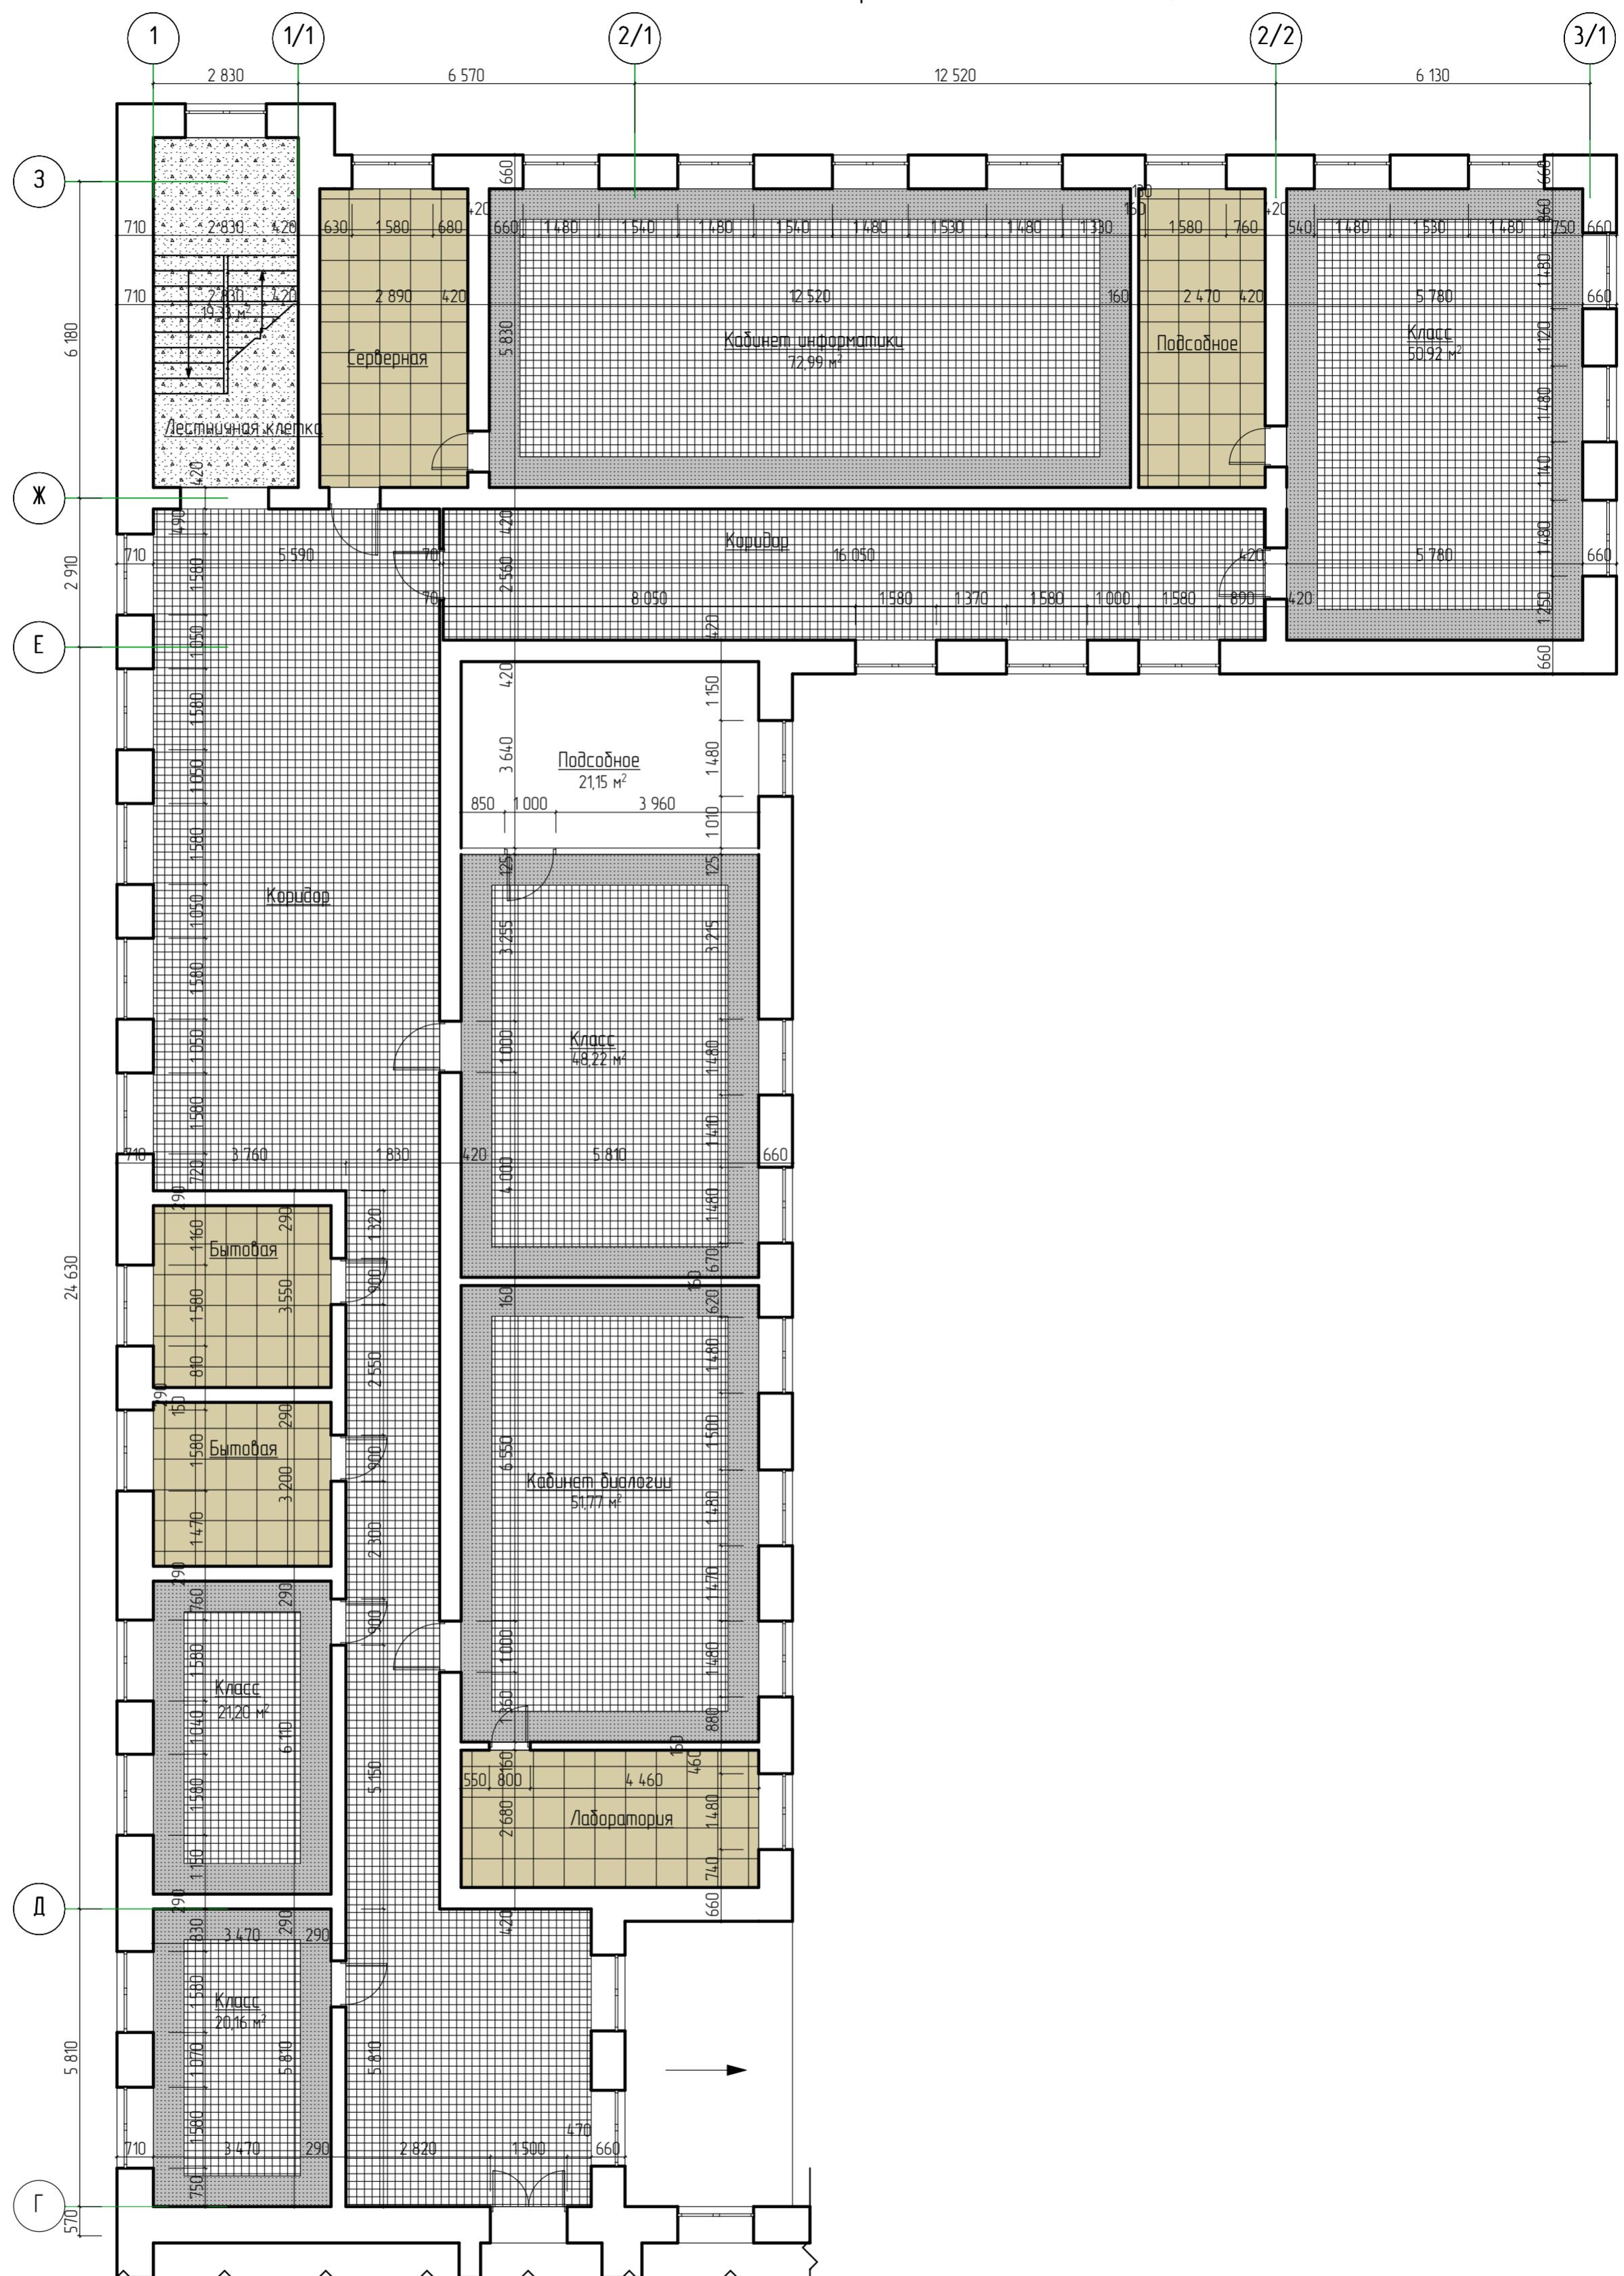

№ подл	Подл. и дата	Взам. №	Согласовано

Изм	Кол.уч	Лист	№ док	Подпись	Дата
Разработал	Коленко И.И.				20.06.22
Проверил	Каширин С.С.				20.06.22
Проверил	Каширин А.С.				20.06.22
Н. контр	Каширин С.С.				20.06.22

28-2022-854П-ГЧ


«Выполнение комплексного капитального ремонта здания МОУ Нижнеполтавская СОШ»

Общественное здание	Стадия
	П 51

План потолков второго этажа
Литера А1 в осях "1-3/1" и "Г-3"

ООО "КАДИ"
г. Благовещенск

План потолков второго этажа Литера А2 в осях "5-12"/"А/А-Г/Г"

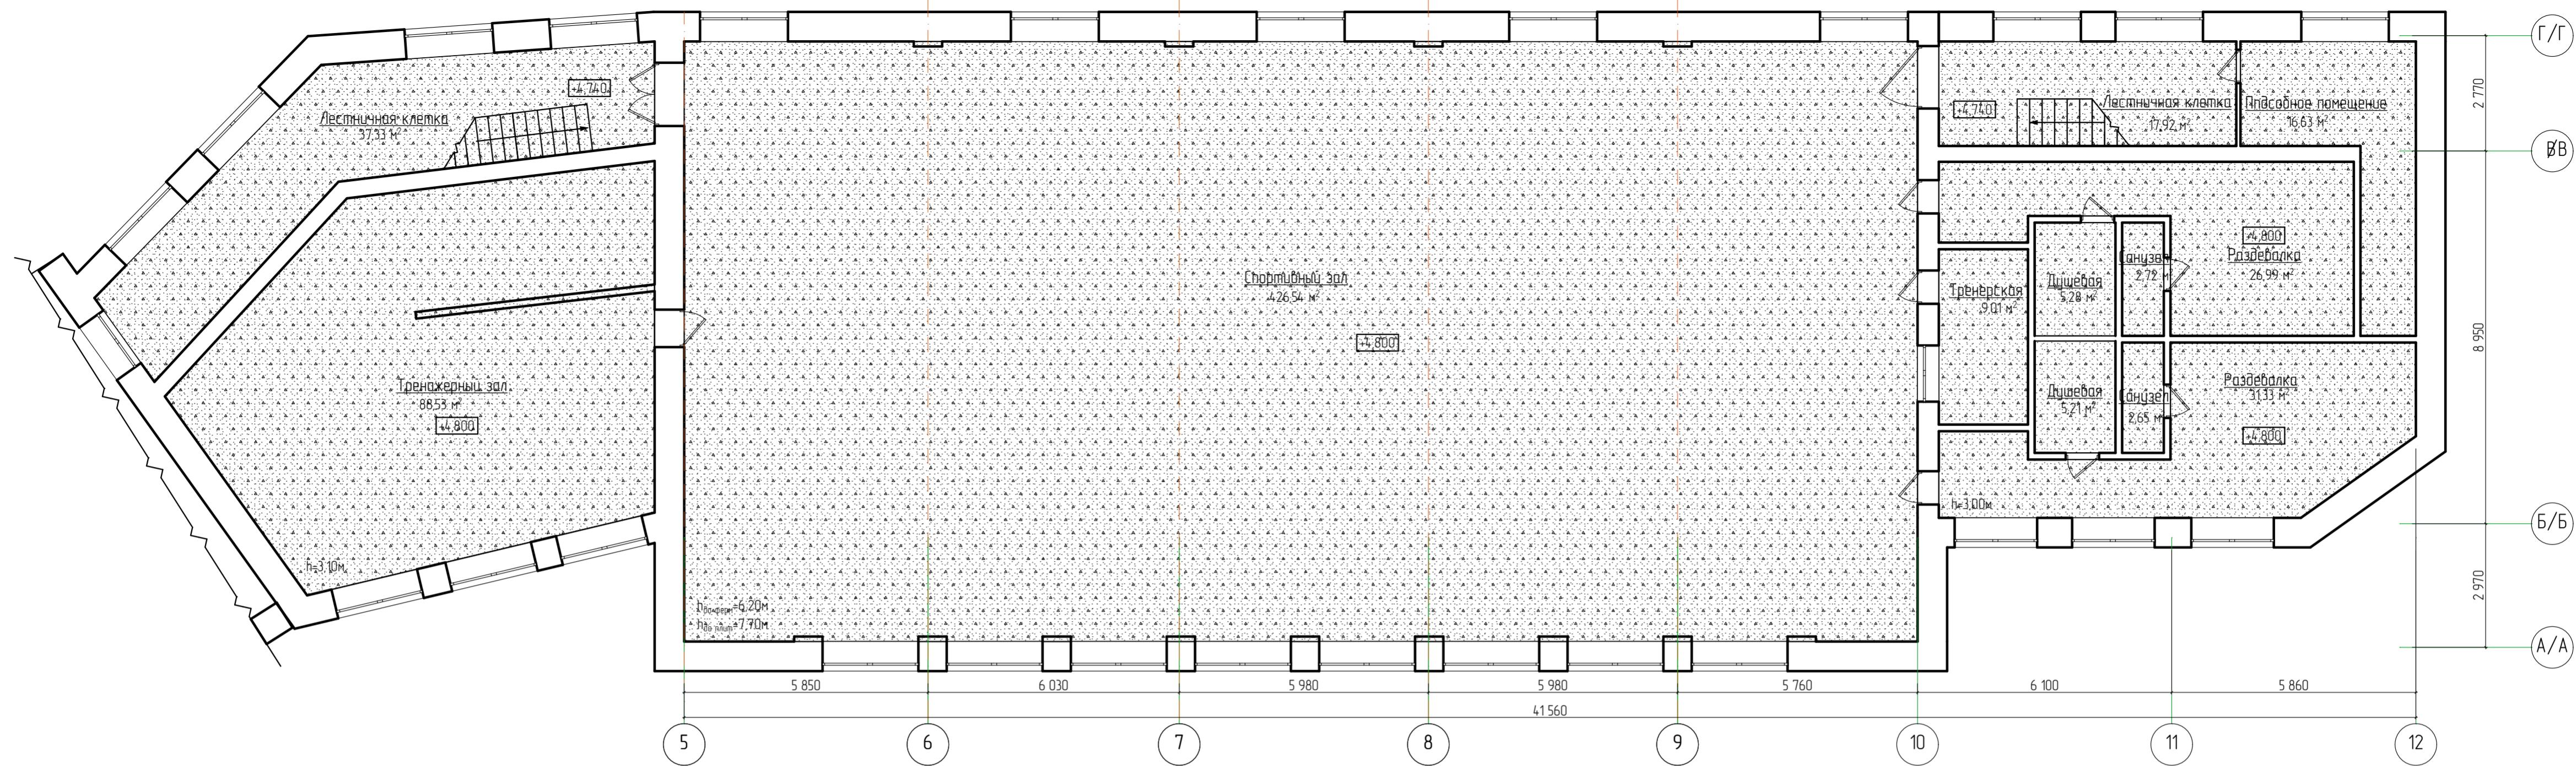


№ подл.	Подпись дизайнера	Взам. штамп	Согласовано

28-2022-854П-ГЧ					
«Выполнение комплексного капитального ремонта здания МОУ Нижнеполтавская СОШ»					
Изм.	Кол.уч.	Лист	№ док.	Подпись	Дата
Разработчик	Коленко И.И.			<i>Иван</i>	20.06.22
Проверил	Каширин С.С.			<i>Каширин</i>	20.06.22
Проверил	Каширин А.С.			<i>А.С. Каширин</i>	20.06.22
Н. контр	Каширин С.С.			<i>С.С. Каширин</i>	20.06.22
Общественное здание			Стадия	Лист	Листов
			П	52	
План потолков второго этажа Литера А2 в осях "5-12"/"А/А-Г/Г"			ООО "КАДИ" г. Благовещенск		

План кровли Литера А2 в осях "5-12"/"А/А-Г/Г"

№ подл.	Подл. п.дата	Взам. шифр №
---------	--------------	--------------

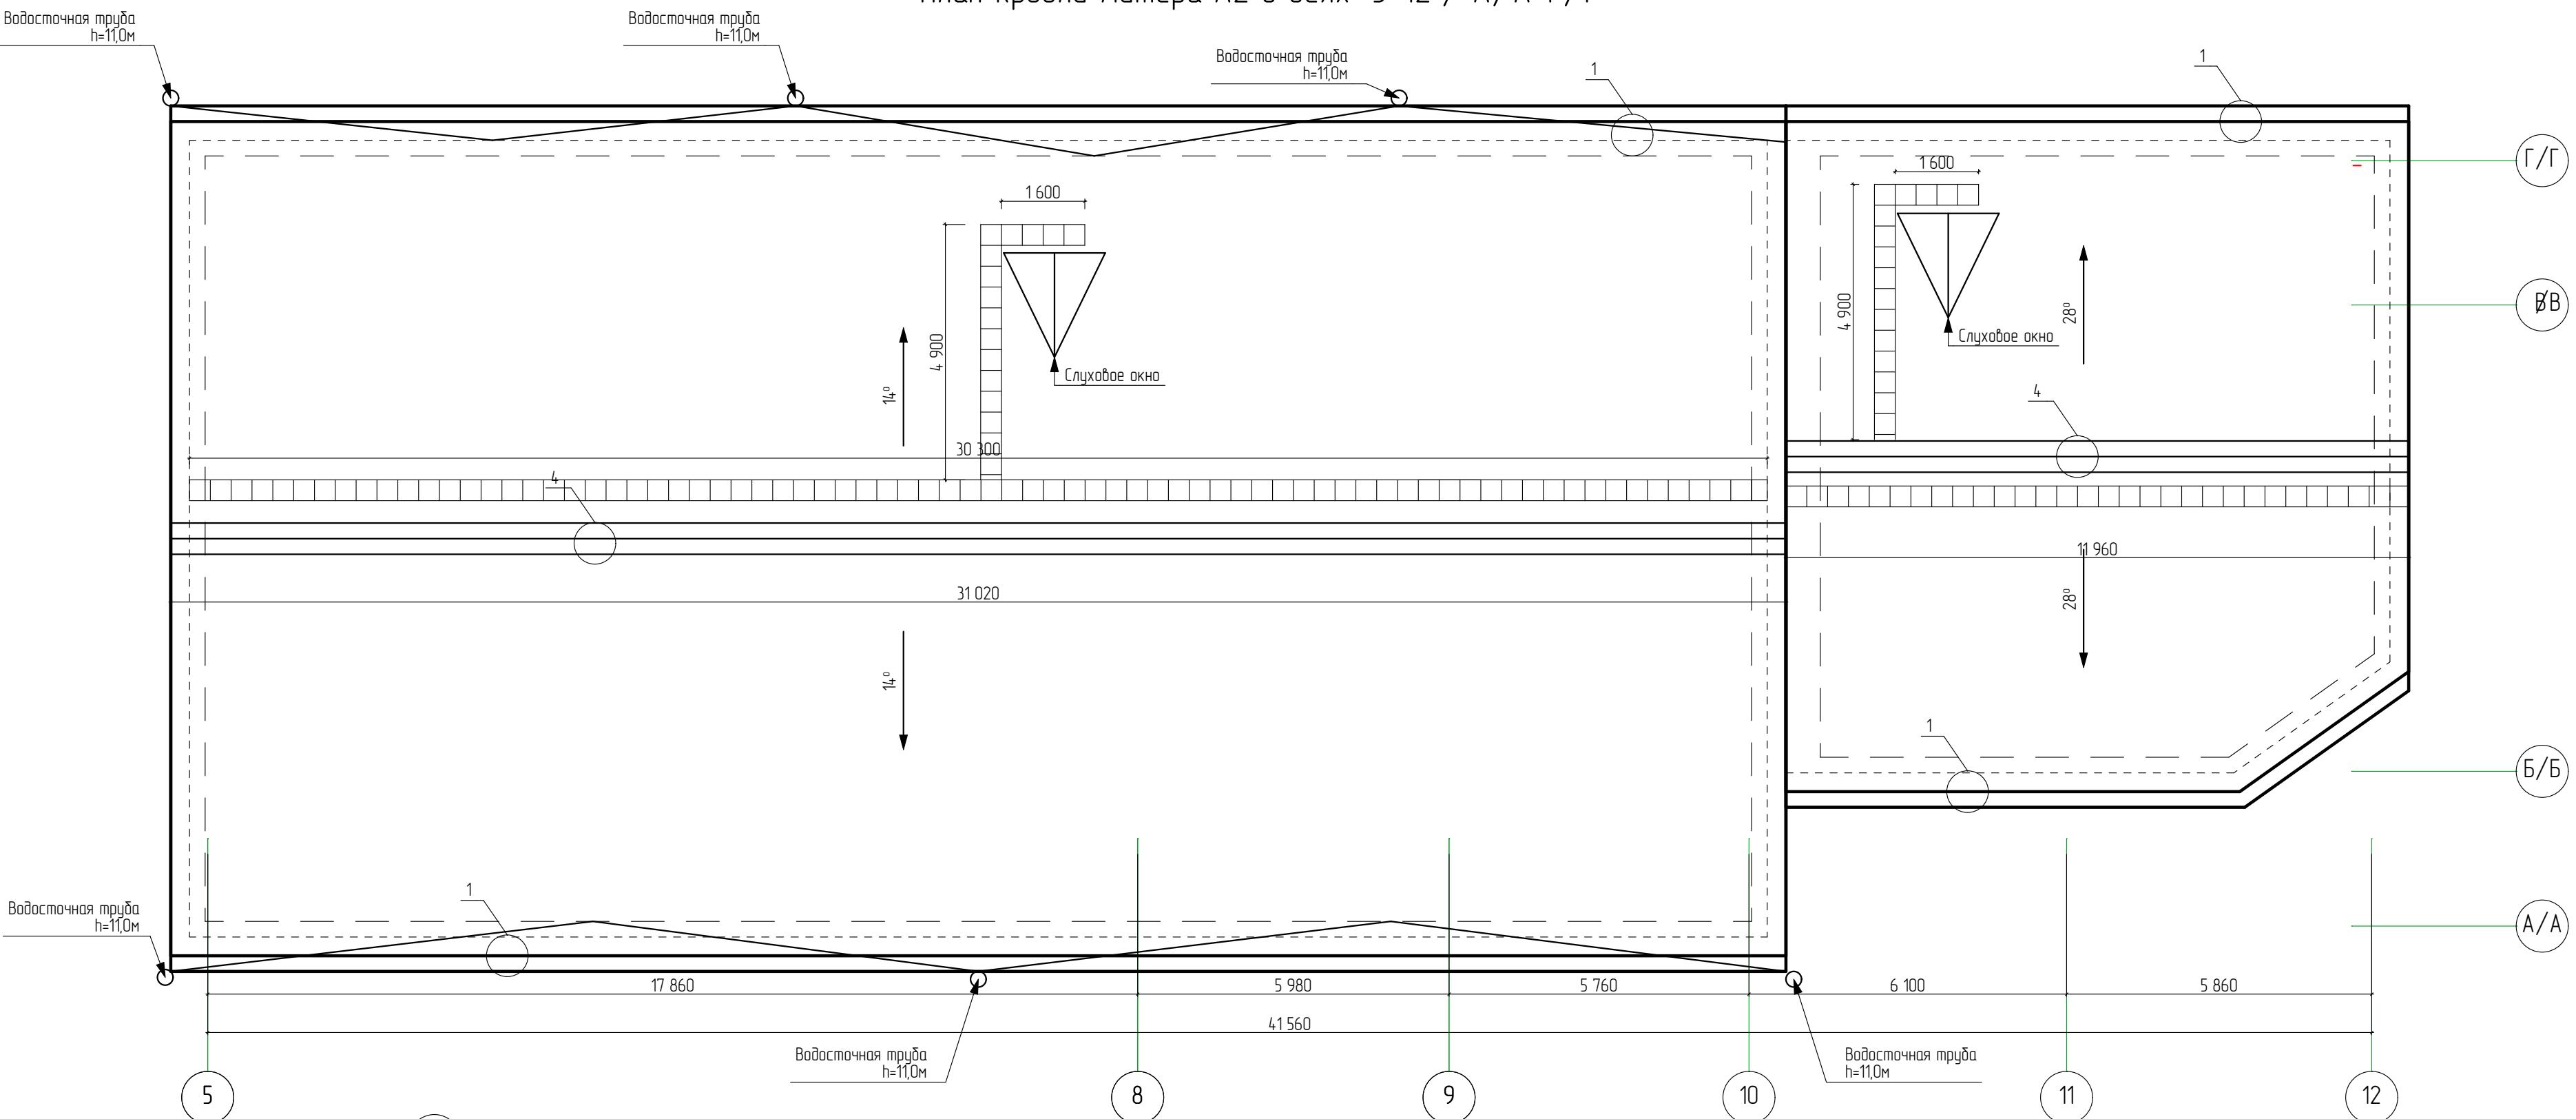

1. Данный лист смотреть совместно с листом



28-2022-854П-ГЧ

«Выполнение комплексного капитального ремонта здания МОУ Нижнеполтавская СОШ»

Изм.	Кол.уч.	Лист	№ док.	Подпись	Дата
Разработал	Коленко И.И.			<i>Иван Коленко</i>	20.06.22
Проверил	Каширин С.С.			<i>Сергей Каширин</i>	20.06.22
Проверил	Каширин А.С.			<i>Александр Каширин</i>	20.06.22
Н. контр	Каширин С.С.			<i>Сергей Каширин</i>	20.06.22



Общественное здание

Стадия Лист Листов

П 53 1

План кровли Литера А2 в осях "5-12"/"А/А-Г/Г" ООО "КАДИ" г. Благовещенск

План кровли пристройки ТИР

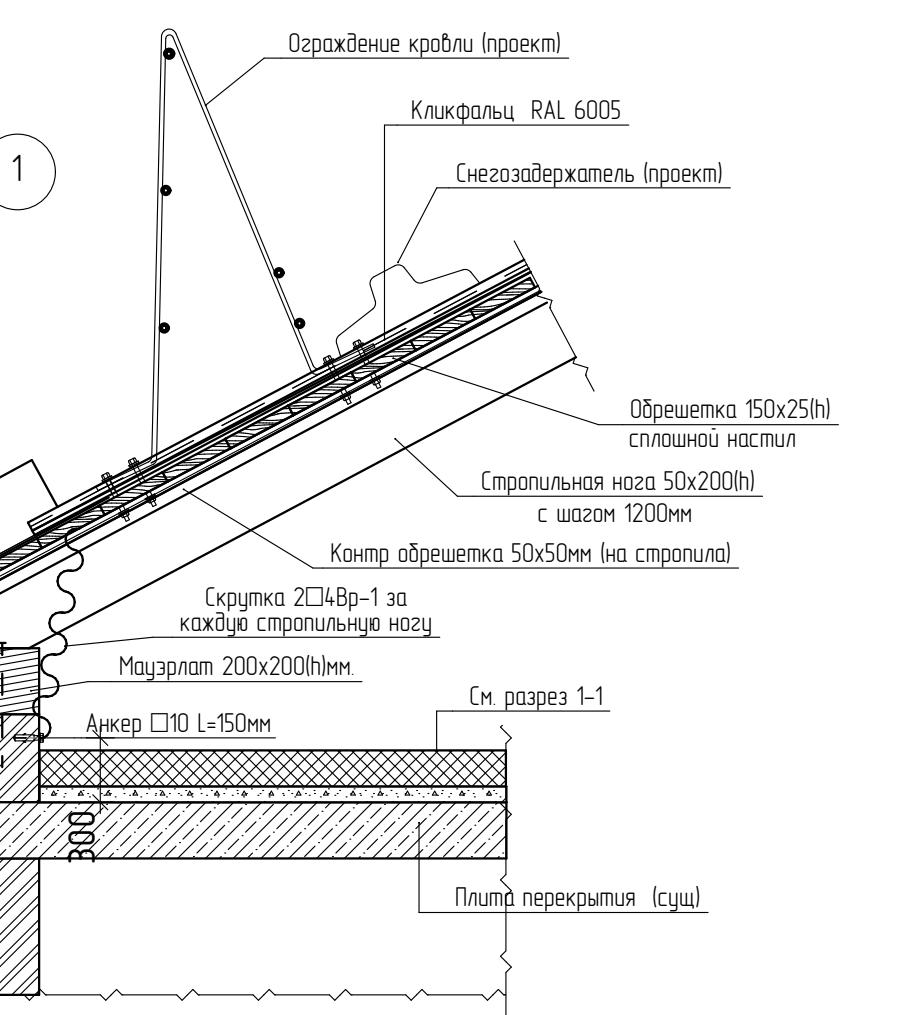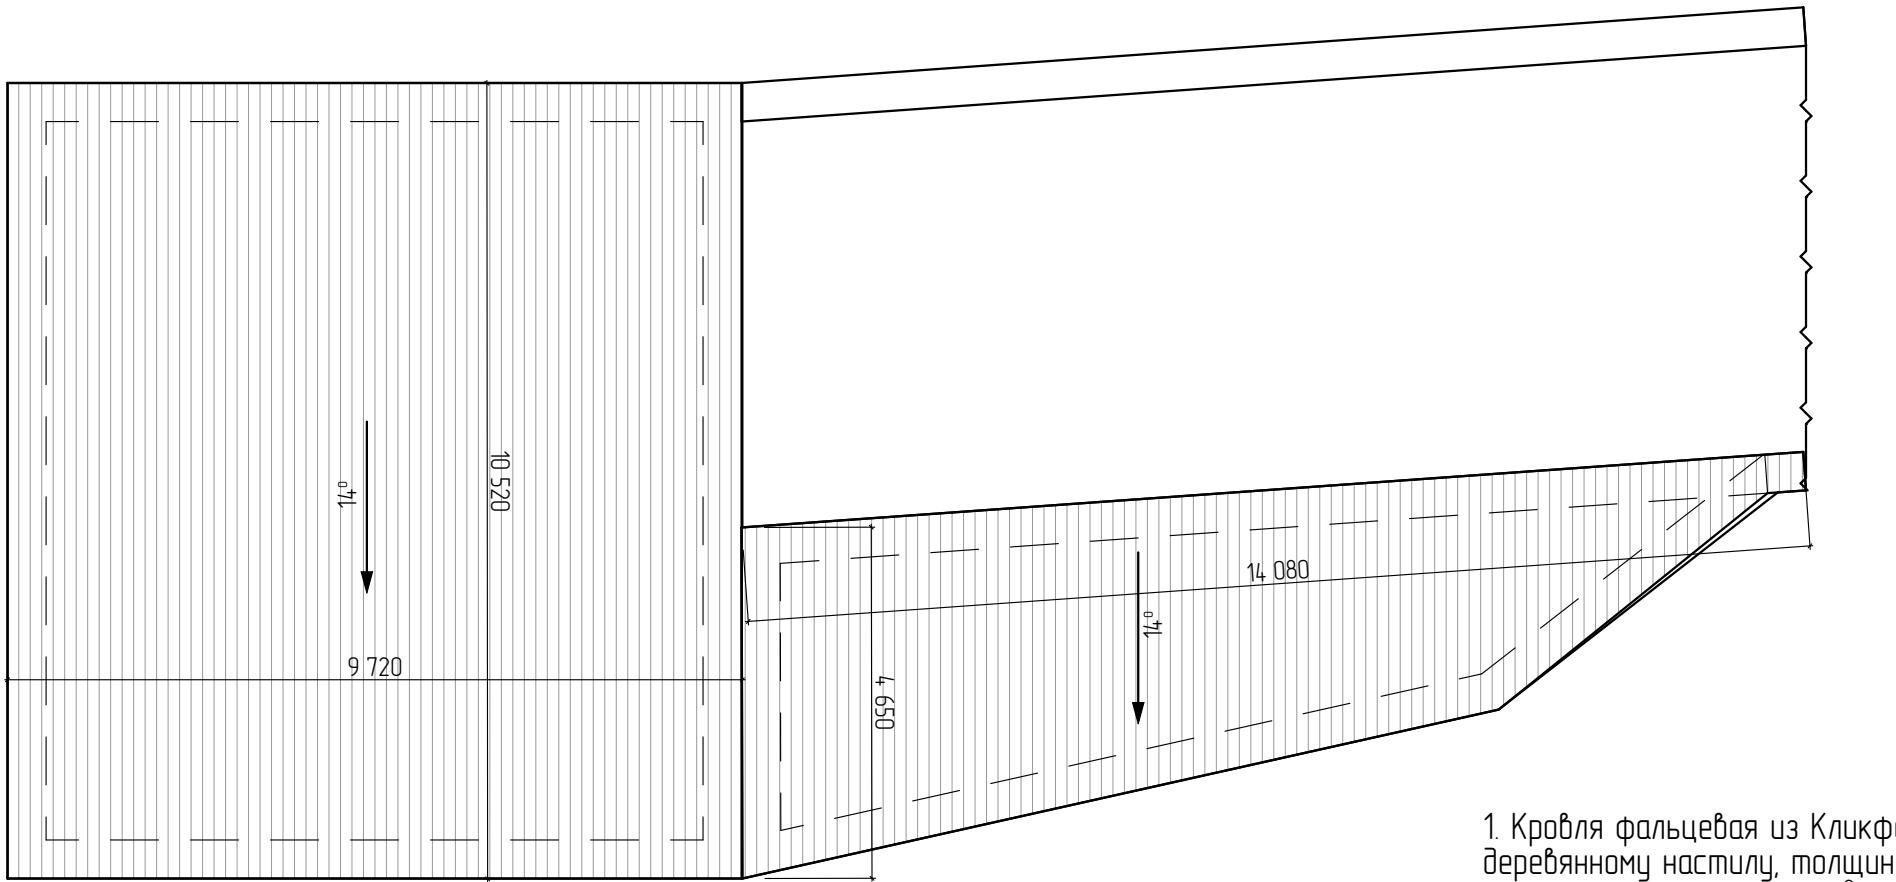

1. Кровля фальцевая из Кликфальц RAL 6005, по сплошному деревянному настилу, толщиной 25мм ГОСТ 24454-80. Общая площадь кровли - 892,04м². Площадь листов полная - 964,1м²; площадь листов полезная - 907,18м². Ширина листа полная - 542мм. Ширина листа полезная - 510мм.
2. Кровля выполняется по системе GrandLine
3. Картины крепятся саморезами с прессшайбой в центр отверстия гвоздевой полки. Шаг крепления: - 250-300 мм в зоне карниза и на крайних панелях на торце; - 400-500 мм внутри ската.
4. Устройство кровли выполняется согласно СП 17.13330.2017..
5. Монтаж кровельных листов вести снизу вверх.
6. Если длина ската кровли больше длины картин, монтаж производится с нахлестом около 100мм. Картины укладываются в шахматном порядке, минимальное расстояние между стыками □ 500 мм.
7. Выполнить монтаж кровли, ограждения, кровельных лестниц и снегозадержателей GrandLine в соответствии с альбомом технических решений GrandLine.
8. Выполнить вывод канализационных стояков за плоскость кровли не менее, чем на 200 мм.
9. Устройство кровли должна производиться специализированной лицензированной организацией.
10. Площади кровли и расчет материалов уточнить после демонтажа покрытия кровли из асбестоцементных листов (выполнить замеры по месту).
11. Данный лист смотреть совместно с Листом

Спецификация элементов крыши

Поз.	Обозначение	Наименование	Кол.	Объем, м ³	Примечание
	ГОСТ 14918-2020	Лист стальной оцинк. RAL 6005 шириной 1,0м (Лобщ:111,7+15%нахлест)=128,5 δ=0,7мм, м ²	128,5		
	-/-	Желоб настенный из оцинкованной стали RAL 6005. м ²	128,5		
	Grand Line	Кликфальц 0,5 Satin Matt RAL 6005 зеленый мах., м ²	967,0		
	-/-	Планка конька плоского 150x40x150 0,5 Satin Matt RAL 6005 зеленый мах., шт.	48		
	-/-	Планка конька односкатной кровли Grand Line 160x160 0,5 Satin Matt RAL 6005	28		шт.
	-/-	Вентилируемый прогон опорный фальц 0,45 РЕ RAL6005	85		шт.
	-/-	Планка торцевая кровельная фальц 65x97 0,5 Satin с пленкой RAL 6005 (2м)	53		шт.
	-/-	Планка карнизная фальц 130x80 RAL 6005	120		шт
	-/-	Планка копельник 100x55 0,5 Satin Matt RAL 6005 зеленый мах (2м)	77		шт.
	-/-	Материал гидроизоляционный GRAND LINE D98 (6 рулонов 75м ²)	14		рул
	-/-	Лента односторонняя универсальная Grand Line ULTRA BAND (50м)	28		рул
	-/-	Аэрозлемент конька GRAND LINE коричневый, 310мм (5м), рул	15		рул
	-/-	Саморез ПШ 4,2x25 RAL 7024 (500)	13		упак
	-/-	Саморез кровельный Daxmet 4,8x29 RAL 7024 (250) сферло №1	8		упак
	-/-	Лента уплотн. под контробрешетку самокле-ся Grand Line X-Band 50мм x 30м x 3мм, рул.	61		рул
	-/-	Шумоизолирующая лента под фальц 3 мм (24м), рул.	76		рул
	-/-	Снегозадержатель трубчатый универсальный Optima RAL 3005 3м, шт.	42		
	-/-	Ограждение кровельное со снегозадержателем Grand Line 1,2х3м RAL 3005, шт.	42		
	ГОСТ 3262-72	Водосточная труба из оцинкованной стали, диаметром 150мм, длиной 11,0 метра, шт.	6		
	-/-	Водосточная воронка из оцинкованной стали, диаметром 150мм, шт.	6		
	-/-	Хомут со штырем, шт.	80		
	ГОСТ 8486-86*	Обрешетка (сплошная) 25x150. (S=967,0м ²)		24,175	
	-/-	Доска ходового тропа 32x400, Lобщ=57,96м.пог.		0,78	
	-/-	Кондр обрешетка 50x50 Lобщ=702,0 м.п.		1,75	
	Лист АС-	Слуховое окно СО-1	2		

28-2022-854П-ГЧ

«Выполнение комплексного капитального ремонта здания МОУ Нижнеполтавская СОШ»

Изм.	Кол.уч.	Лист	№ док.	Подпись	Дата
Разработчик	Коленко И.И.			<i>Иван Коленко</i>	20.06.22
Проверил	Каширин С.С.			<i>Сергей Каширин</i>	20.06.22
Проверил	Каширин А.С.			<i>Александр Каширин</i>	20.06.22
Н. контр	Каширин С.С.			<i>Сергей Каширин</i>	20.06.22

Общественное здание			Стадия	Лист	Листов
П	54				
План кровли пристройки ТИР			ООО "КАДИ" г. Благовещенск		

Ведомость элементов фальцевой кровли

Эскиз элемента	Марка	Наименование	Материал	Ед. изм.	Вес, кг.	Примечание
	Grand Line	Планка карнизная фальц 180x80	ГОСТ 14918-80 Сталь тонколистовая оцинкованная с непрерывных линий	шт.	0,9	L = 3 м.
	Grand Line	Планка примыкания	ГОСТ 14918-80 Сталь тонколистовая оцинкованная с непрерывных линий	п.м.		$\delta = 0,7 \text{ мм}$
	Grand Line	Сталь тонколистовая оцинкованная	ГОСТ 14918-80 Сталь тонколистовая оцинкованная с непрерывных линий	м ²		$\delta = 0,7 \text{ мм}$
	Grand Line	Планка торцевая фальц 60x97	ГОСТ 14918-80 Сталь тонколистовая оцинкованная с непрерывных линий	п.м.		$\delta = 0,7 \text{ мм}$

Согласовано







№ подл.	Подпись	Врем. штамп	Врем. №
---------	---------	-------------	---------

	Кровельный кляммер (неподвижный)	ГОСТ 14918-80 Сталь тонколистовая оцинкованная с непрерывных линий	шт.	0,2
	Кровельный кляммер (подвижный)	ГОСТ 14918-80 Сталь тонколистовая оцинкованная с непрерывных линий	шт.	0,3
	Планка конька плоского 150x40x150	ГОСТ 14918-80 Сталь тонколистовая оцинкованная с непрерывных линий	п.м.	$\delta = 0,7 \text{ мм}$
	Планка ендовы нижней 300x300	ГОСТ 14918-80 Сталь тонколистовая оцинкованная с непрерывных линий	п.м.	$\delta = 0,7 \text{ мм}$

1. Данный лист смотреть совместно с листом

						28-2022-854П-ГЧ
«Выполнение комплексного капитального ремонта здания МОУ Нижнеполтавская СОШ»						
Изм.	Кол.уч.	Лист	№ док.	Подпись	Дата	
Разработал		Коленко И.И.			20.06.22	Общественное здание
Проверил		Каширин С.С.			20.06.22	
Проверил		Каширин А.С.			20.06.22	
Н. контр		Каширин С.С.			20.06.22	
Ведомость элементов фальцевой кровли						
ООО "КАДИ" г. Благовещенск						

Инв. № подл.	Подп. и дата	Взам. инв. №
--------------	--------------	--------------

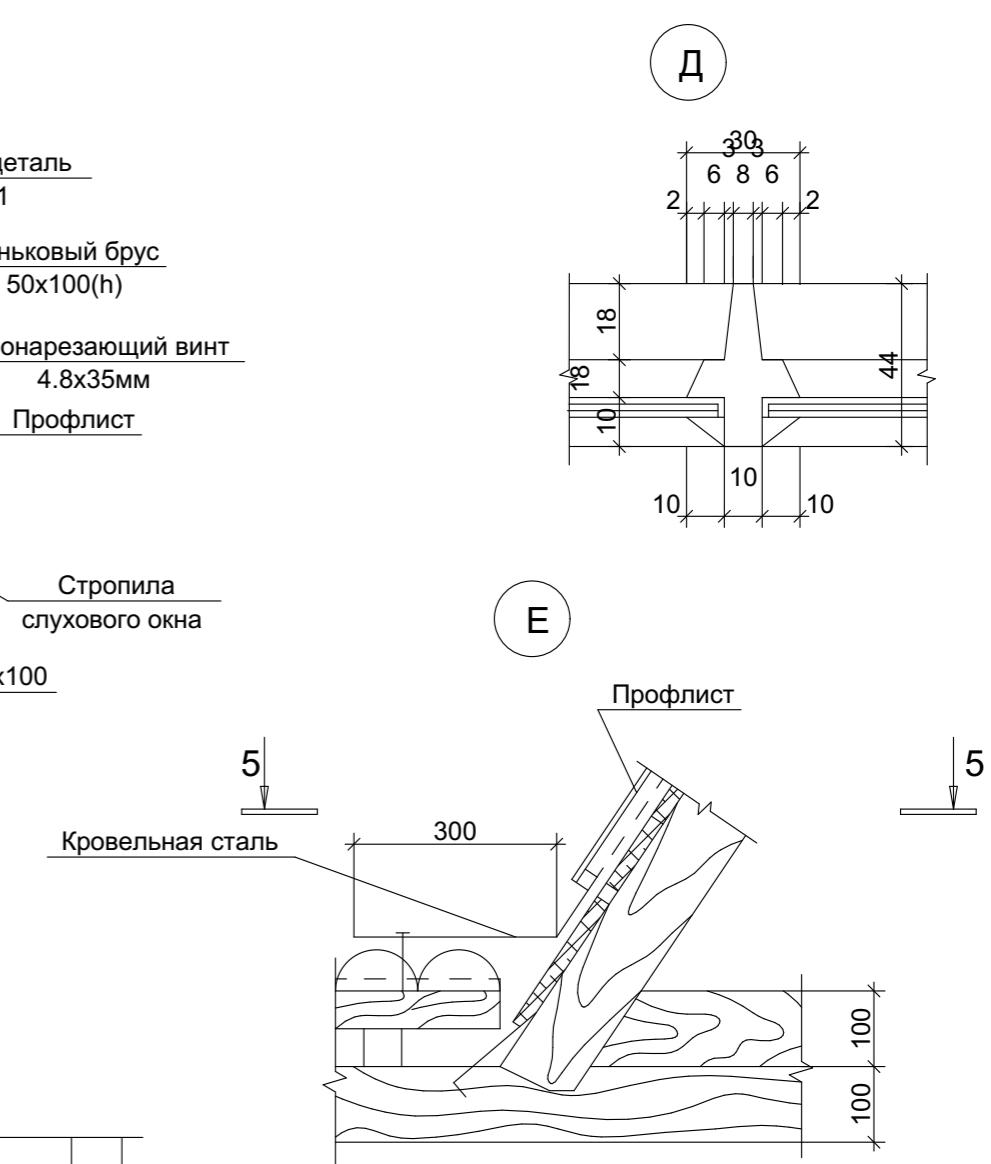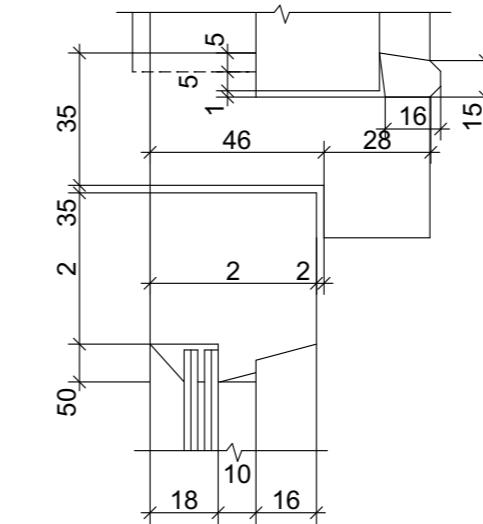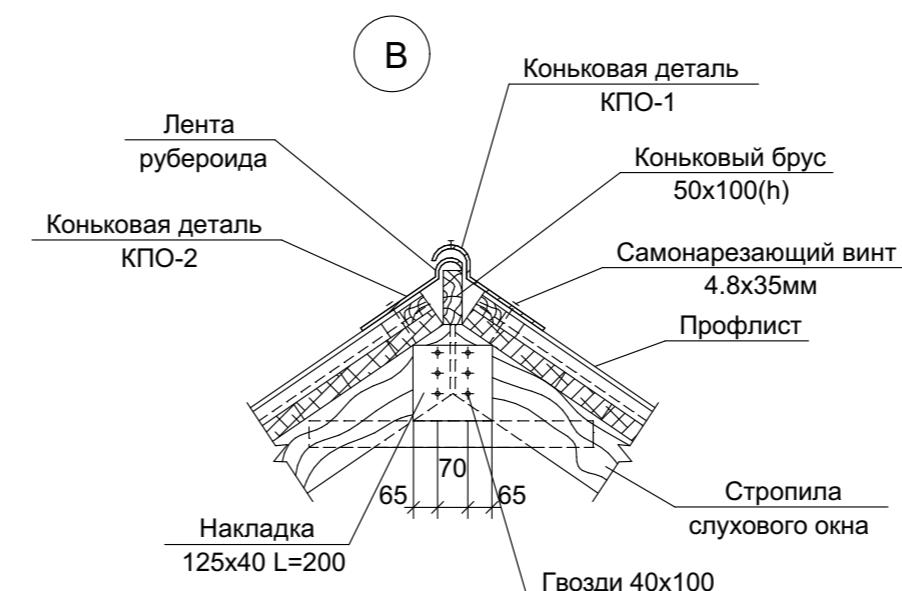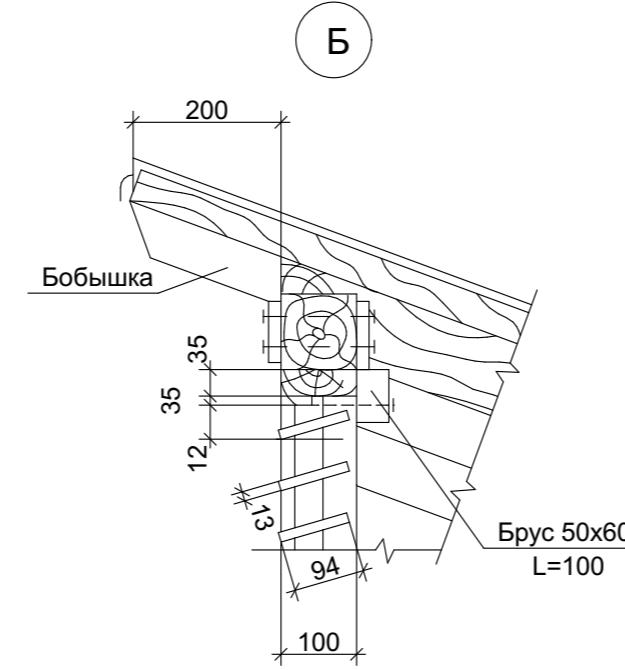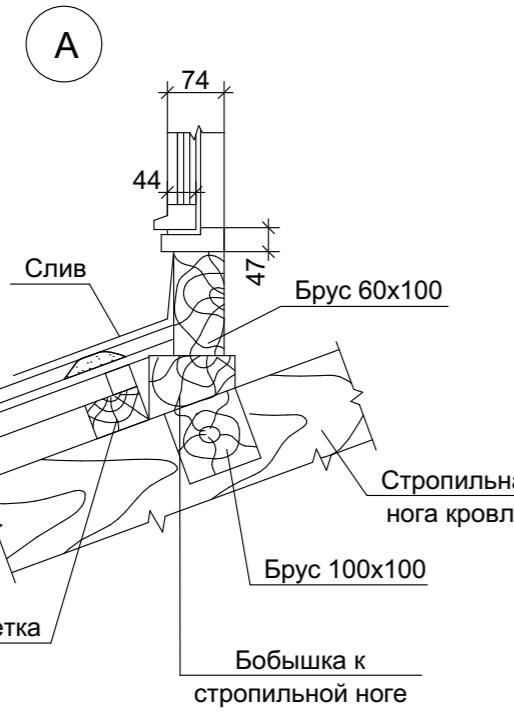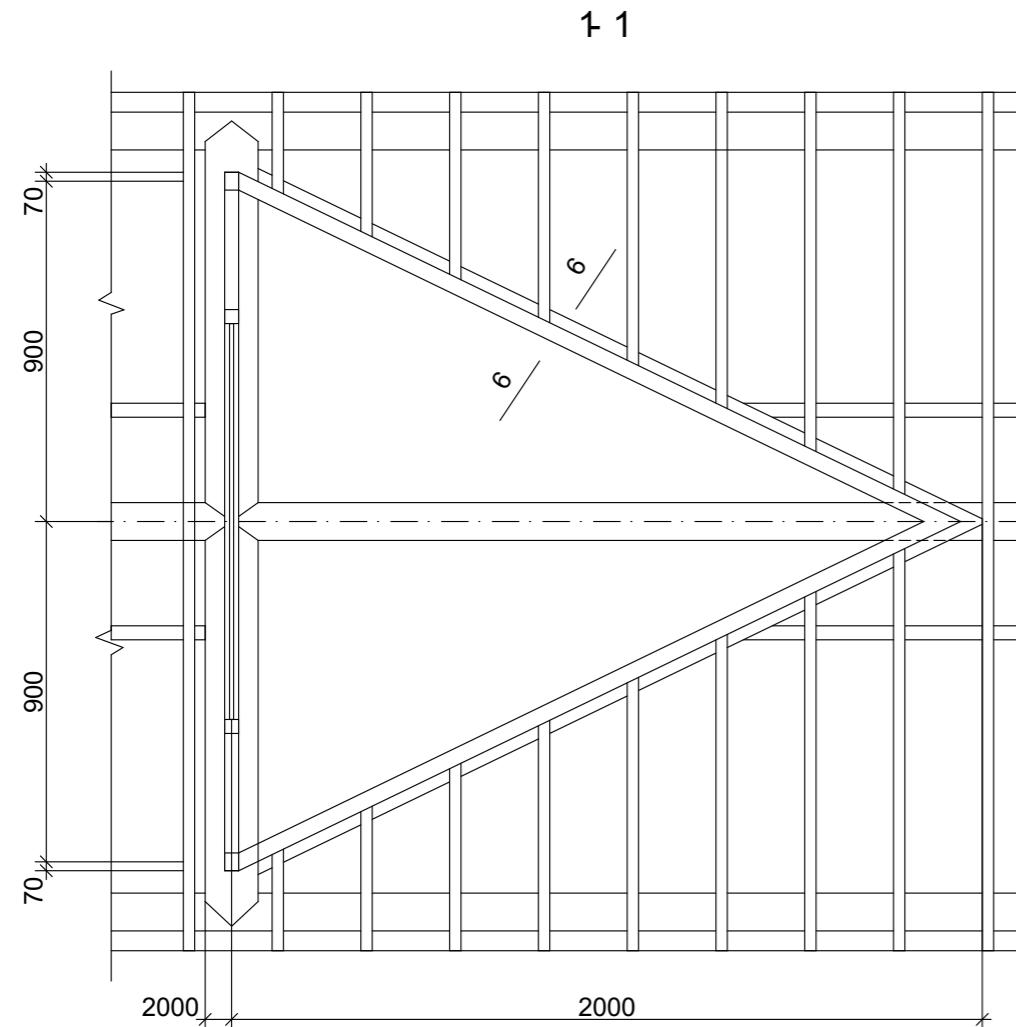

28-2022-854П-ГЧ

«Выполнение комплексного капитального ремонта здания МОУ Нижнеполтавская СОШ»

Изм.	Кол. уч.	Лист	№ док.	Подп.	Дата
Разработал	Коленко И.И.			<i>Иван</i>	20.06.22
Проверил	Каширин С.С.			<i>Иван</i>	20.06.22
Проверил	Каширин А.С.			<i>Александр</i>	20.06.22
Н. контр	Каширин С.С.			<i>Иван</i>	20.06.22

Общественное здание

Стадия

Лист

Листов



П 56

Слуховое окно СО-1. Сечение 1-1. Чэлы А, Б, В, Г, Д, Е


ООО "КАДИ"

г. Благовещенск


Общий вид

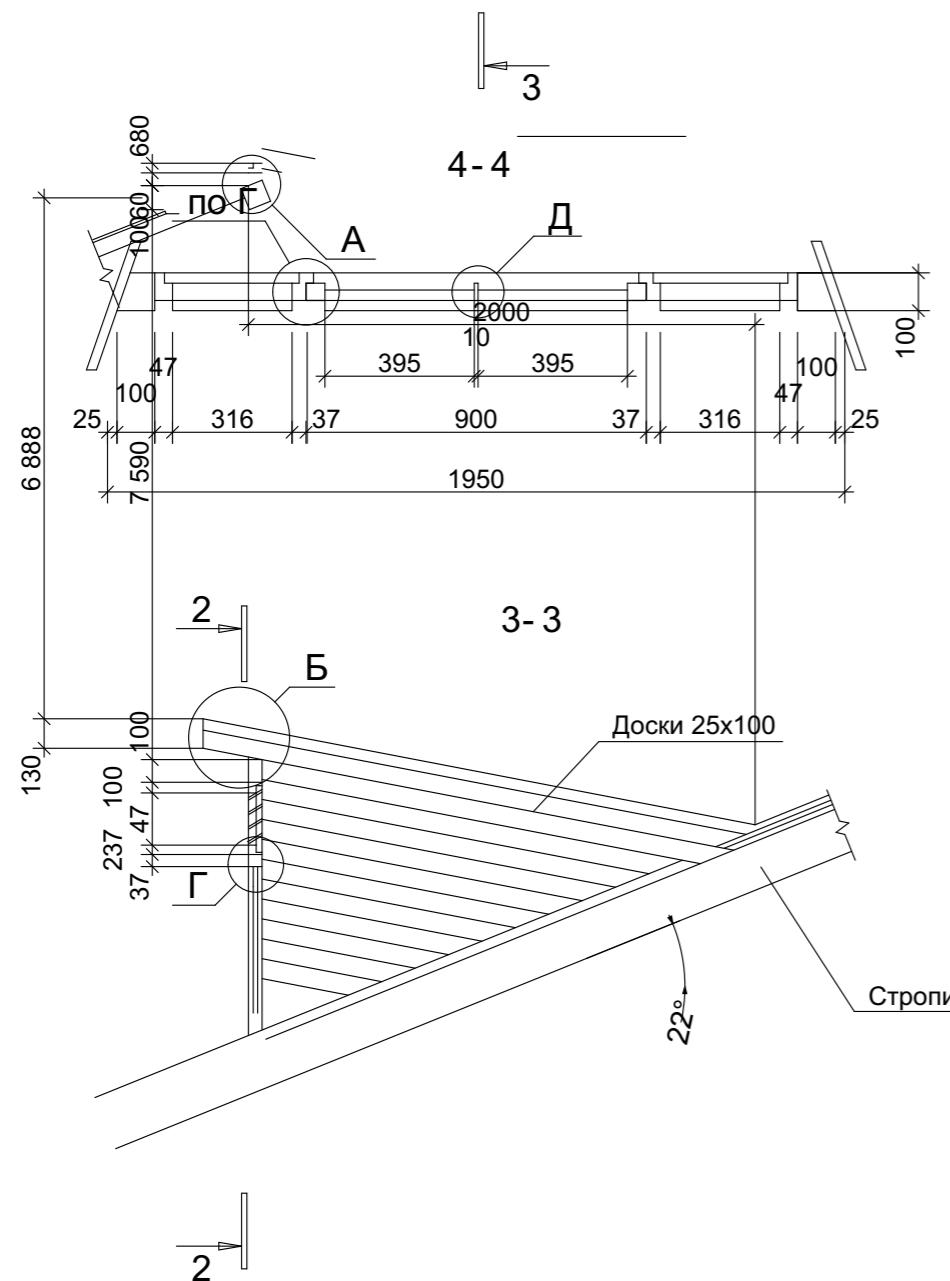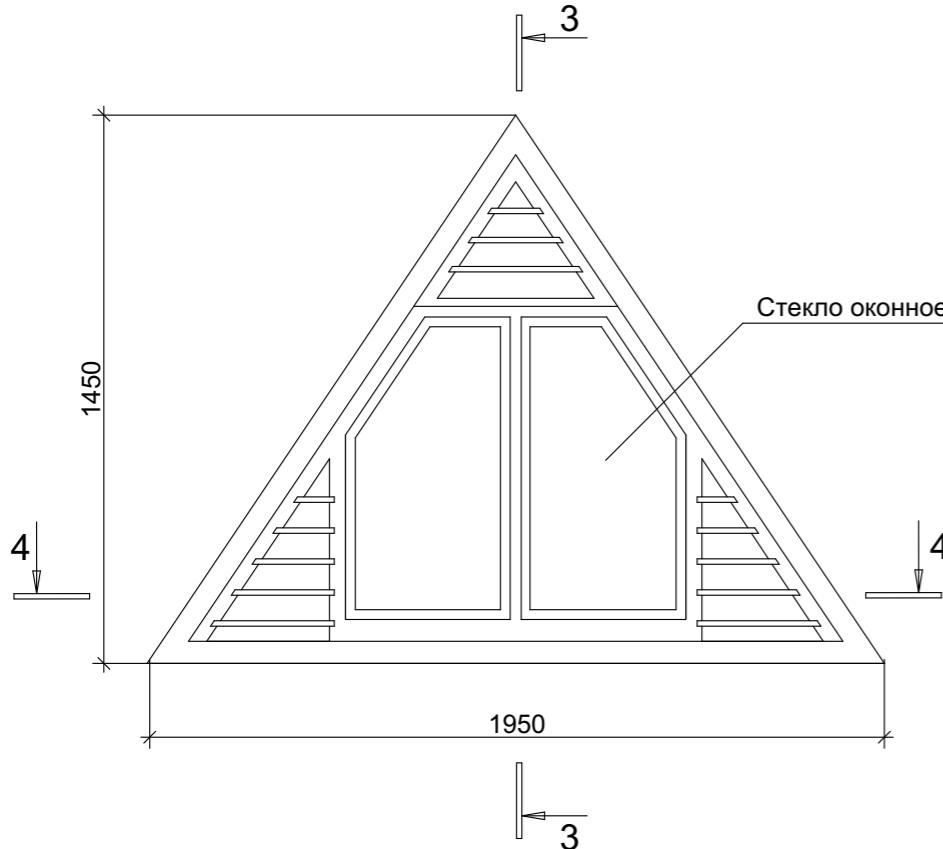

2-2

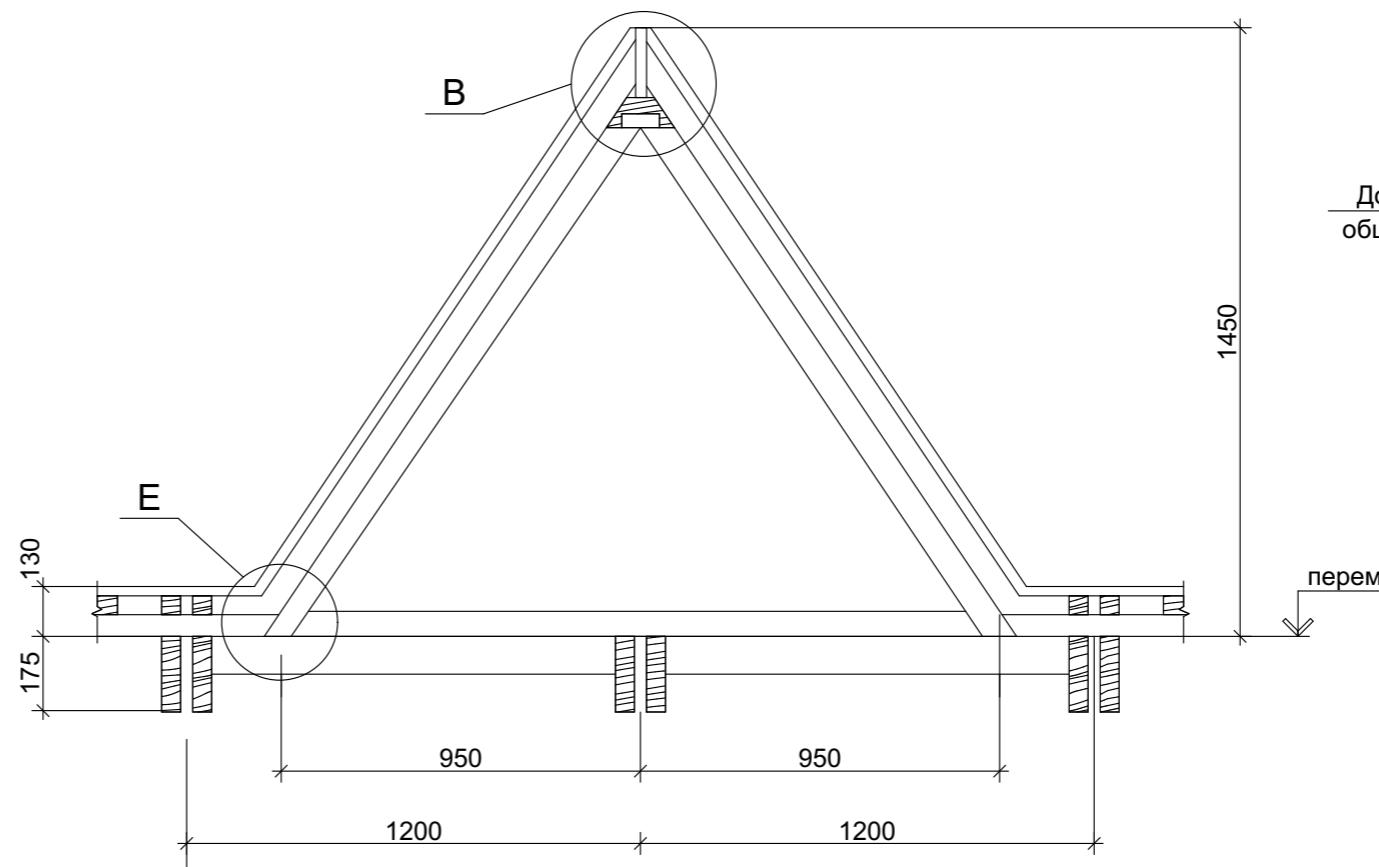

6-6

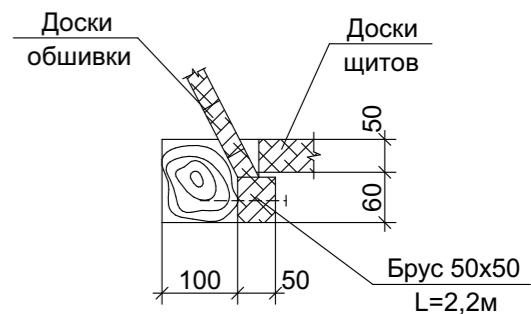

Спецификация элементов

Поз.	Обозначение	Наименование	Кол.	Объем ед., м ³	Примечание
Деревянные изделия					
	ГОСТ 8486-86*	Древесина обвязки		0.13	
	То же	Древесина коробки		0.025	
	"	Древесина переплетов		0.012	
	"	Древесина обшивки		0.105	
	"	Древесина жалюзей		0.004	
Металлические изделия					
	ГОСТ 5088-2005	Петли оконные ПН1-110	2		
	ГОСТ 5090-86	Задвижка оконная ЗТ	1		
	ГОСТ 5087-80	Ручка оконная РС-80	1		

28-2022-854П-ГЧ

«Выполнение комплексного капитального ремонта здания МОУ
Нижнеполтавская СОШ»

Инв. № подл.	Подл. и дата	Взам. инв. №

Изм.	Кол. уч.	Лист	№ док.	Подп.	Дата	Общественное здание	Стадия	Лист	Листов			
Разработал					20.06.22							
Проверил					20.06.22							
Проверил					20.06.22							
Н. контр					20.06.22							
						Слуховое окно СО-1. Общий вид. Сечение 2-2, 3-3, 4-4, 6-6. Спецификация элементов						
						000 "КАДИ" г. Благовещенск						


План полов подвала



№ подл.	Номер подл.	Взам. шифр №	Взам. шифр №


							28-2022-854И-ГЧ
«Выполнение комплексного капитального ремонта здания МОУ Нижнеполтавская» СОШ»							
Изм.	Кол.уч.	Лист	№ док.	Подпись	Дата		
Разработал	Коленко И.И.			<i>Иван</i>	20.06.22		
Проверил	Каширин С.С.			<i>Иван</i>	20.06.22		
Проверил	Каширин А.С.			<i>Александр</i>	20.06.22		
						Общественное здание	Стадия
							Лист
							Листов
							П
							58
План полов подвала						ООО "КАДИ"	
						г. Благовещенск	

План полов первого этажа
Литера А в осях "1-4" и "А-Г"

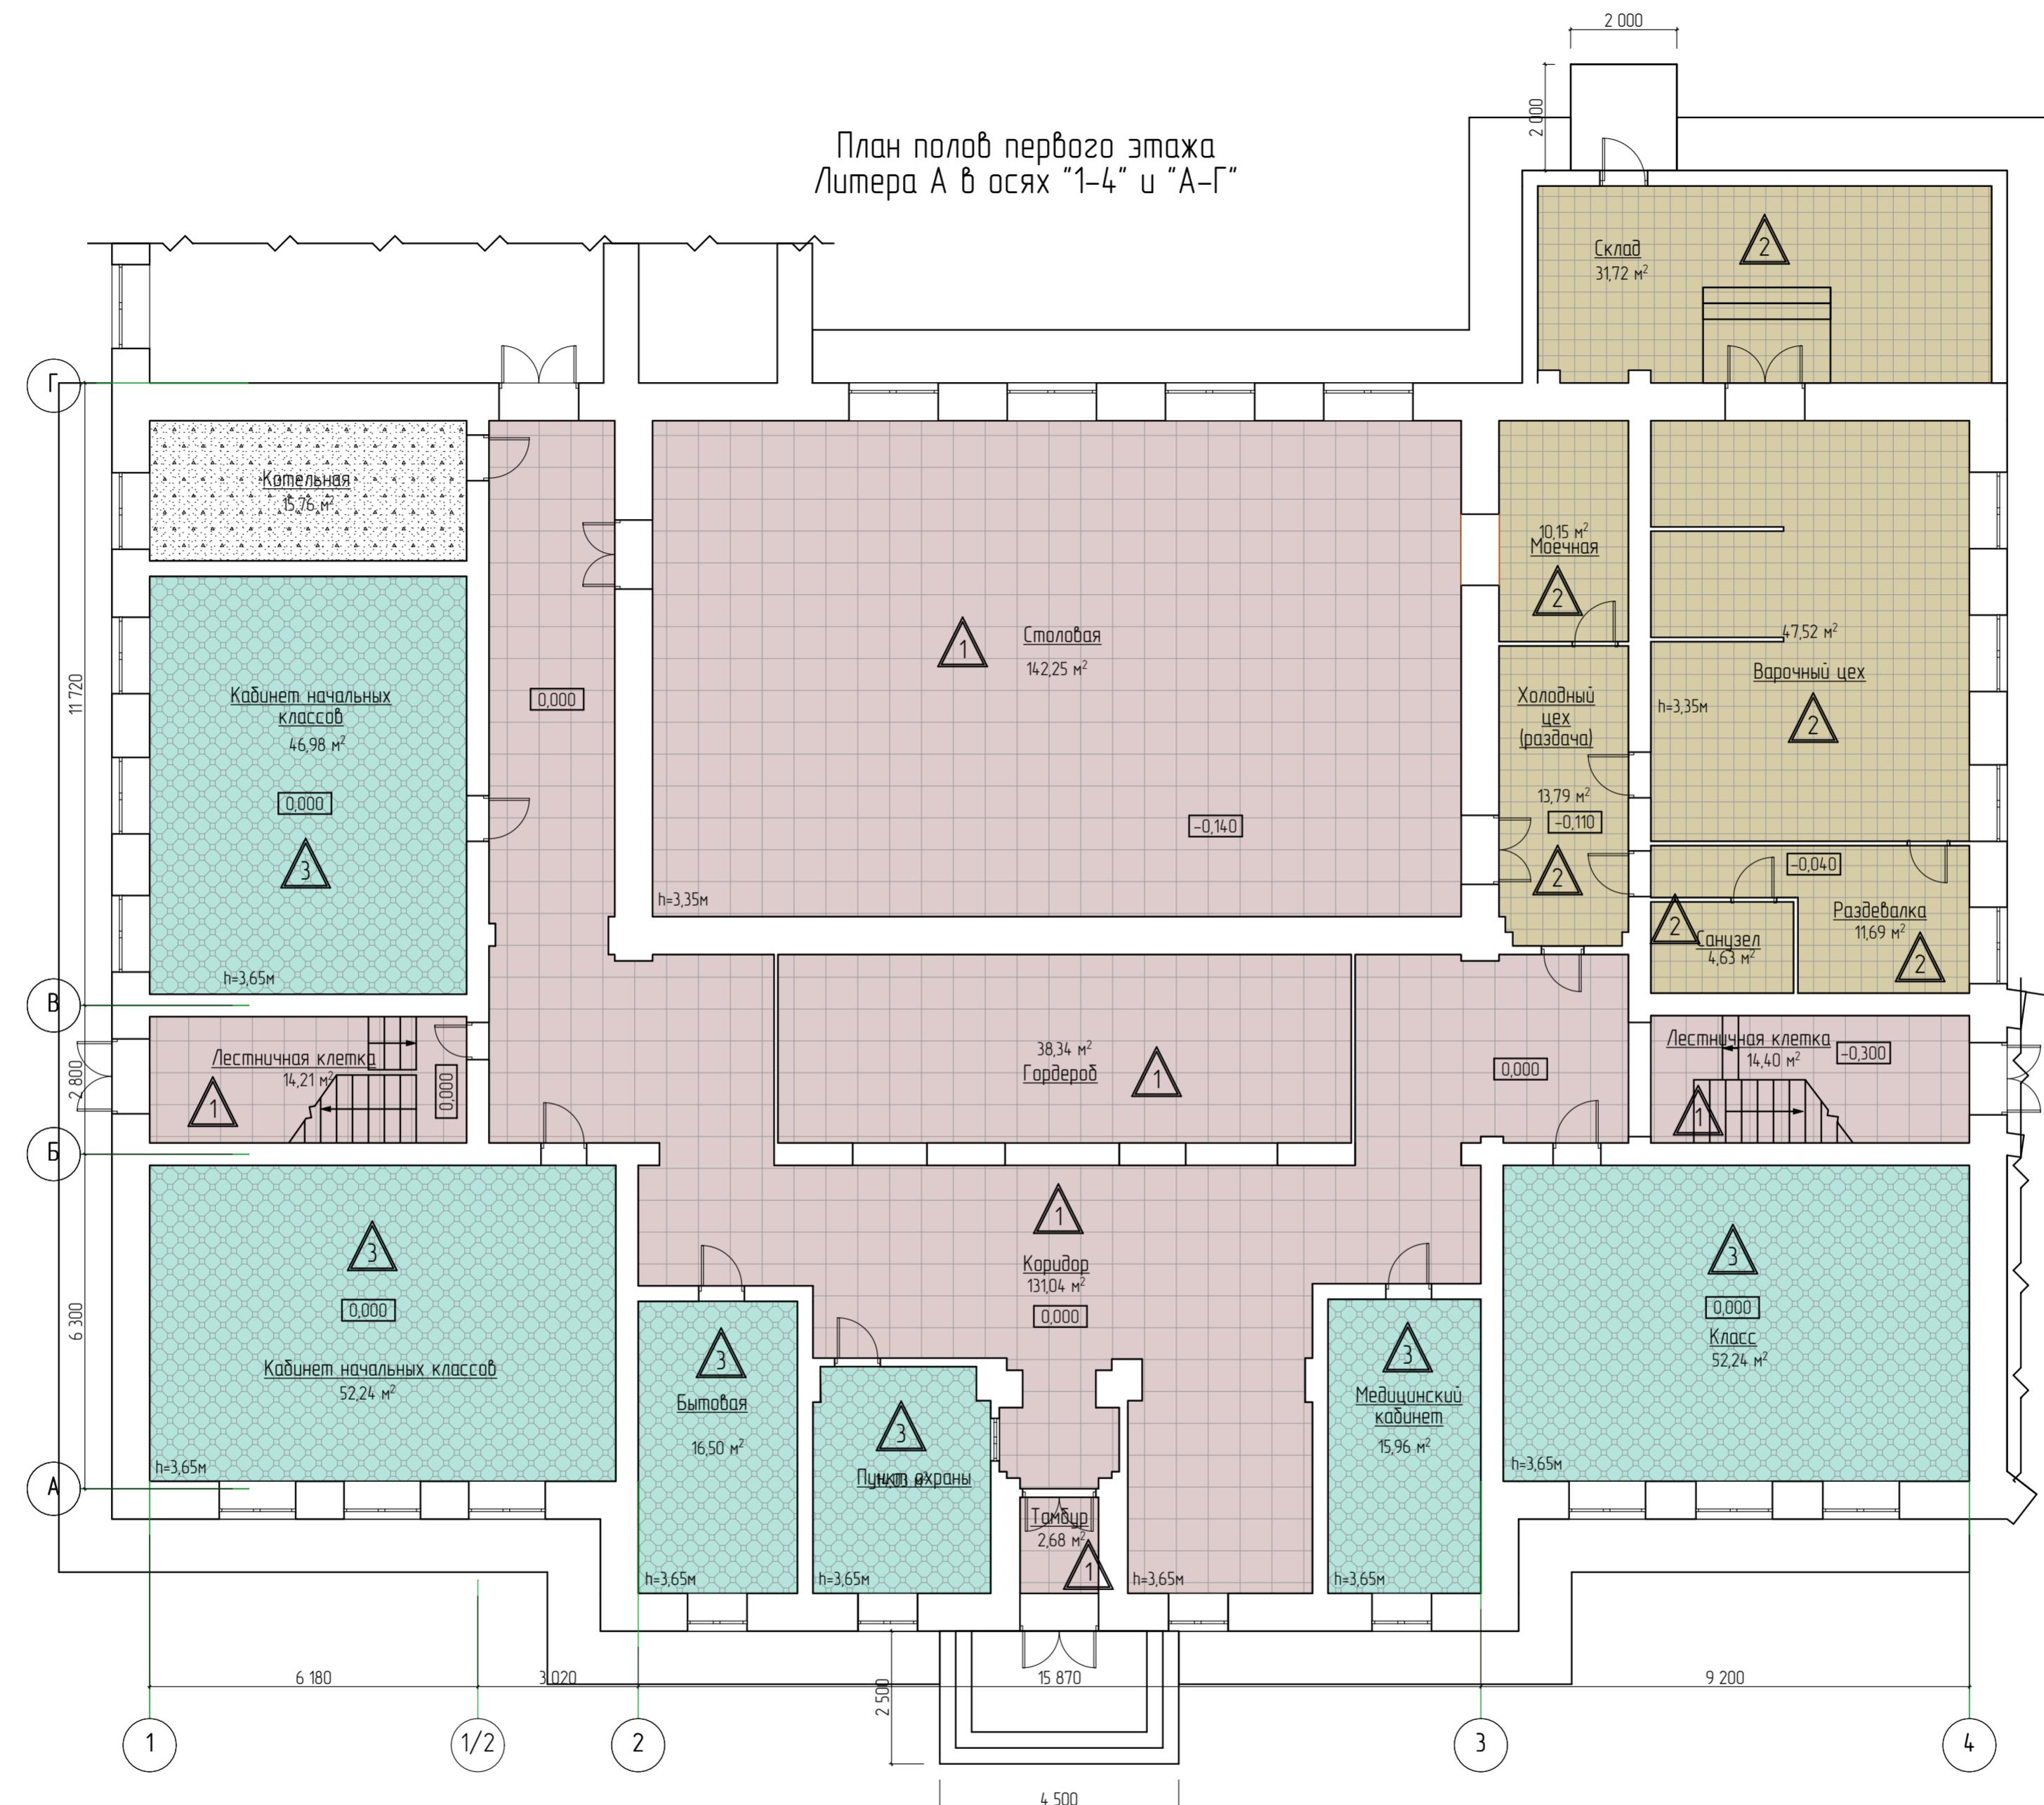

28-2022-854П-ГЧ					
«Выполнение комплексного капитального ремонта здания МОУ Нижнеполтавская СОШ»					
Изм.	Колич.	Лист	№ док.	Подпись	Дата
Разработал	Коленко И.И.			[Signature]	20.06.22
Проверил	Каширин С.С.			[Signature]	20.06.22
Проверил	Каширин А.С.			[Signature]	20.06.22
Н. контр	Каширин С.С.			[Signature]	20.06.22
Общественное здание					
Страница	Лист	Листов			
П	59				
План полов первого этажа в осях 1-4/А-3					
ООО "КАДИ" г. Благовещенск					


План полов первого этажа Литера А1 в осях "1-3/1" и "Г-3"

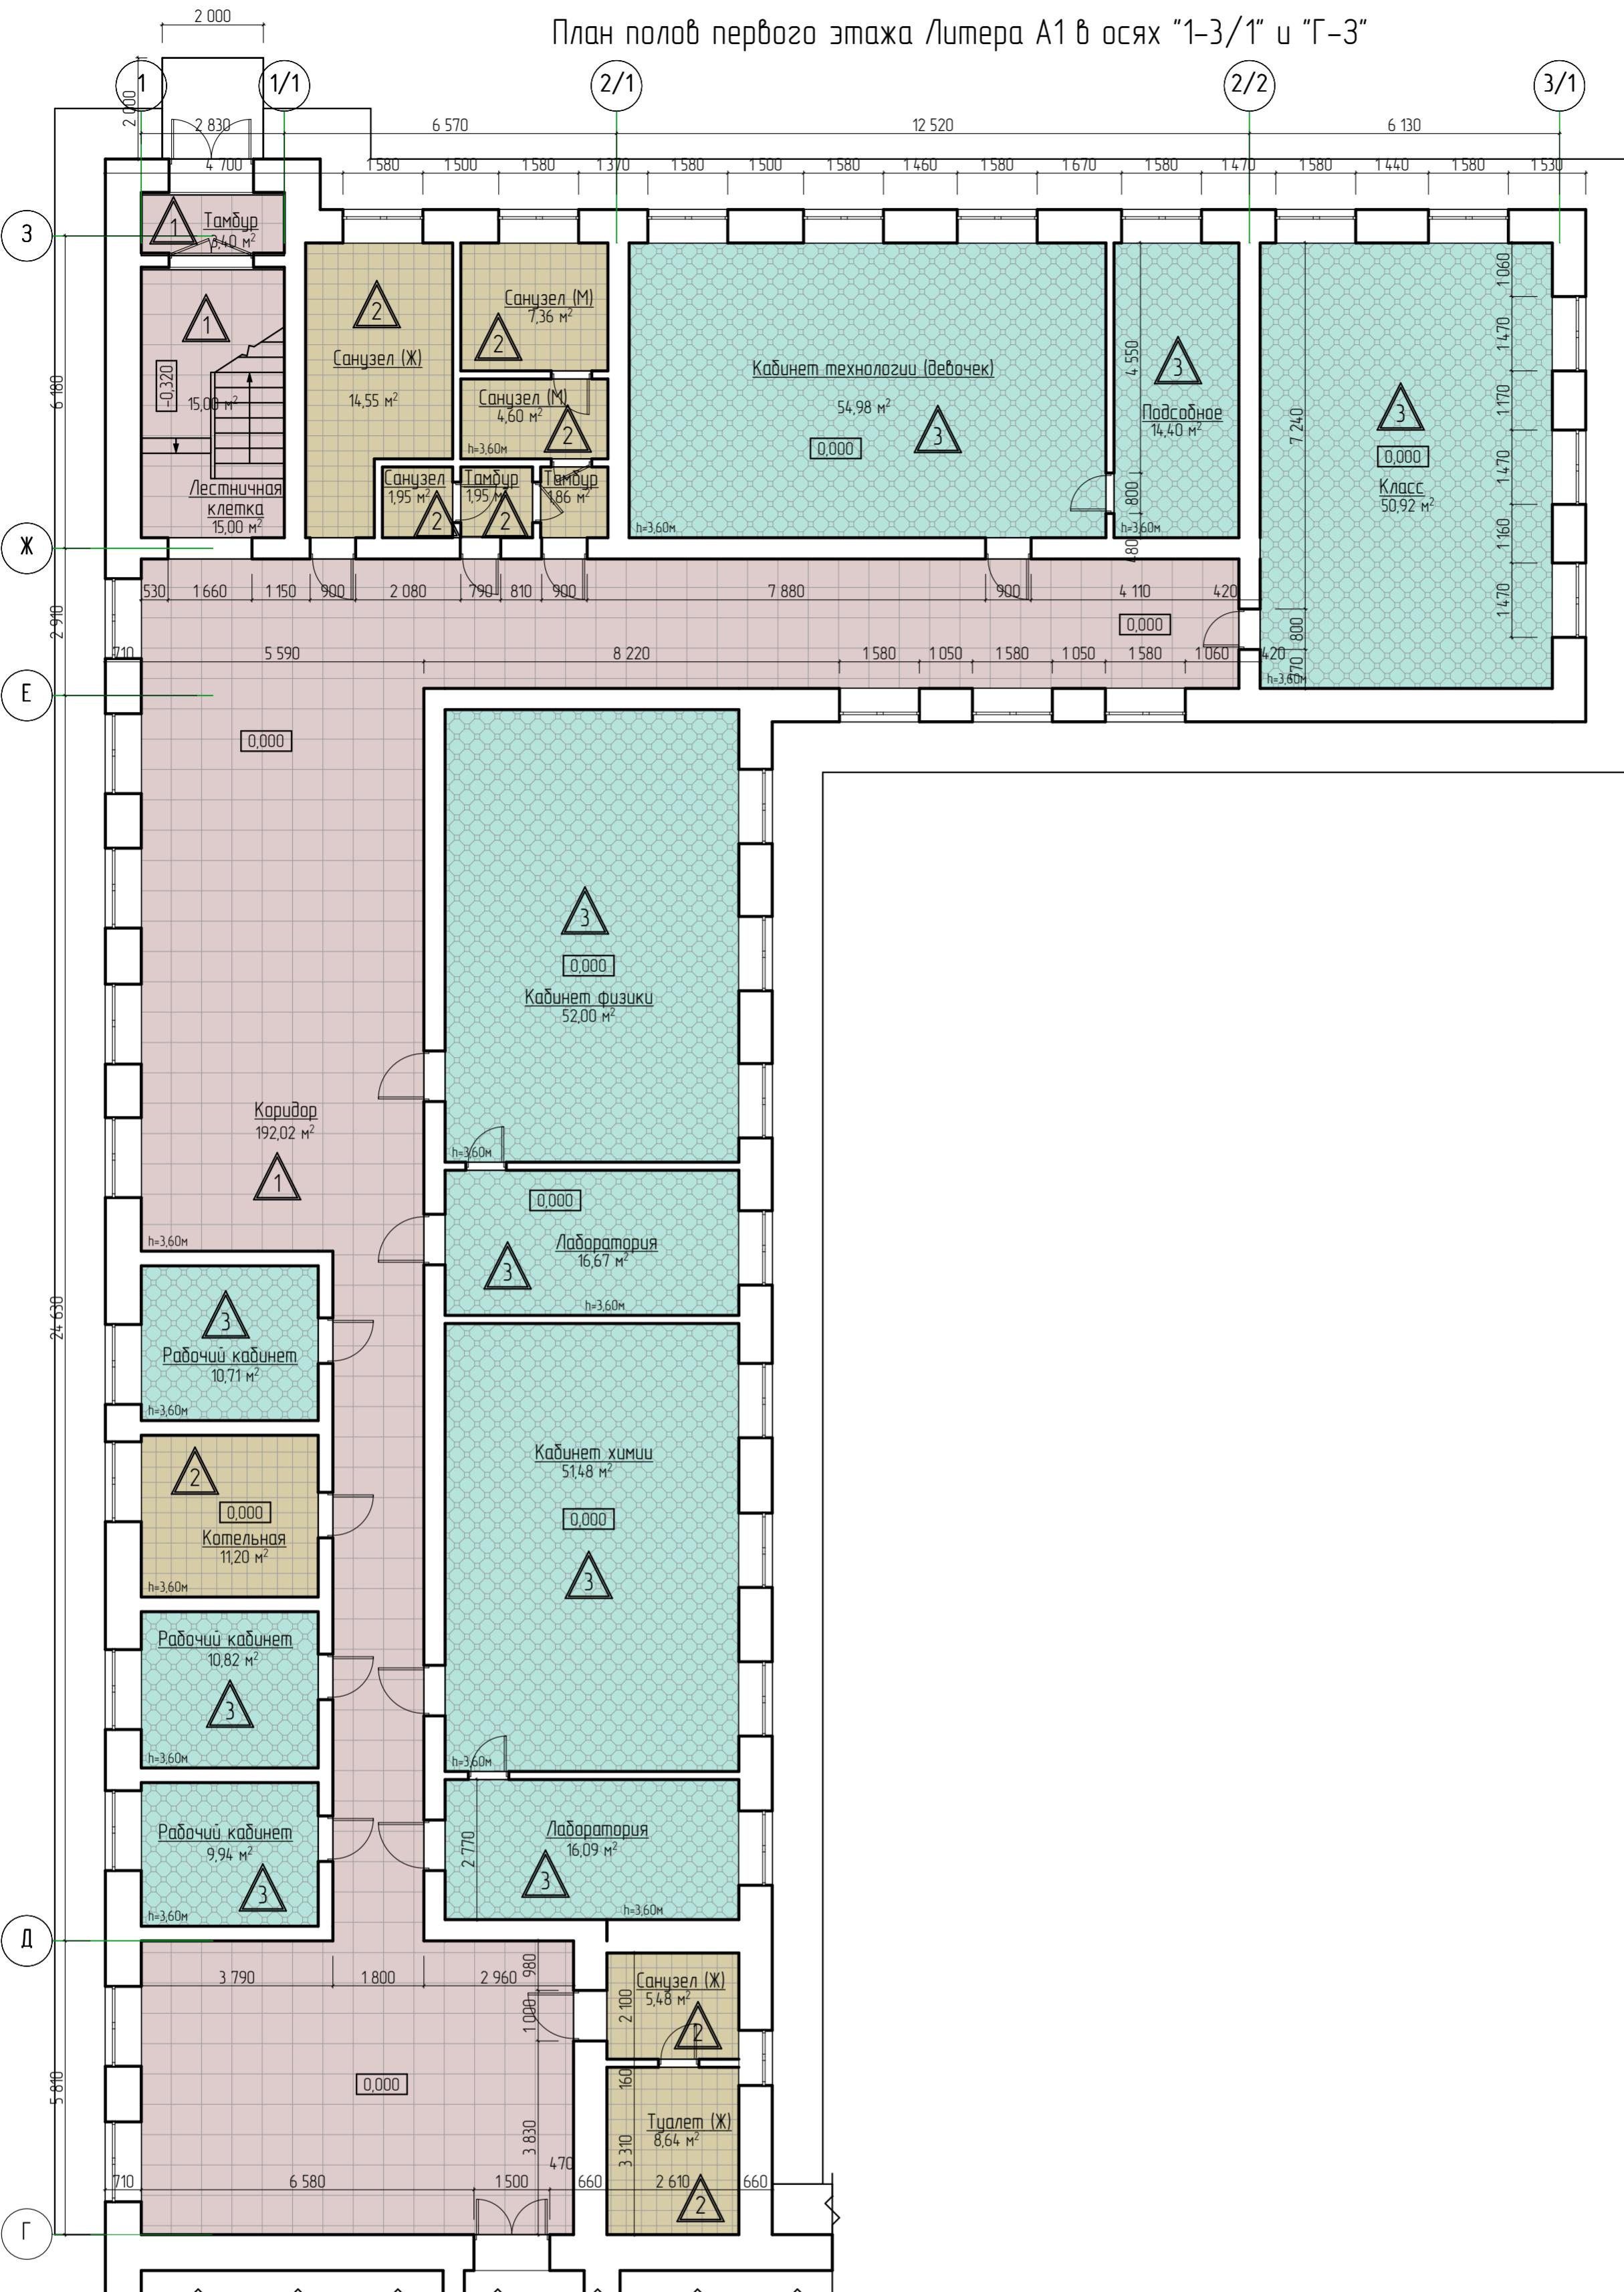


№ подл	Подл. и дата	Взам. шт №	Согласовано

28-2022-854п-ГЧ					
Изм	Кол.уч	Лист	№ док	Подпись	Дата
Разработал	Коленко И.И.				20.06.22
Проверил	Каширин С.С.				20.06.22
Проверил	Каширин А.С.				20.06.22
Н. контр	Каширин С.С.				20.06.22
«Выполнение комплексного капитального ремонта здания МОУ Нижнеполтавская СОШ»					
Общественное здание					
Стадия	Лист	Листов			
П	60				
План полов первого этажа Литера А1 в осях "1-3/1" и "Г-3"					
ООО "КАДИ" г. Благовещенск					

План полов первого этажа Литера А2 в осях "5-12"/"А/А-Г/Г"

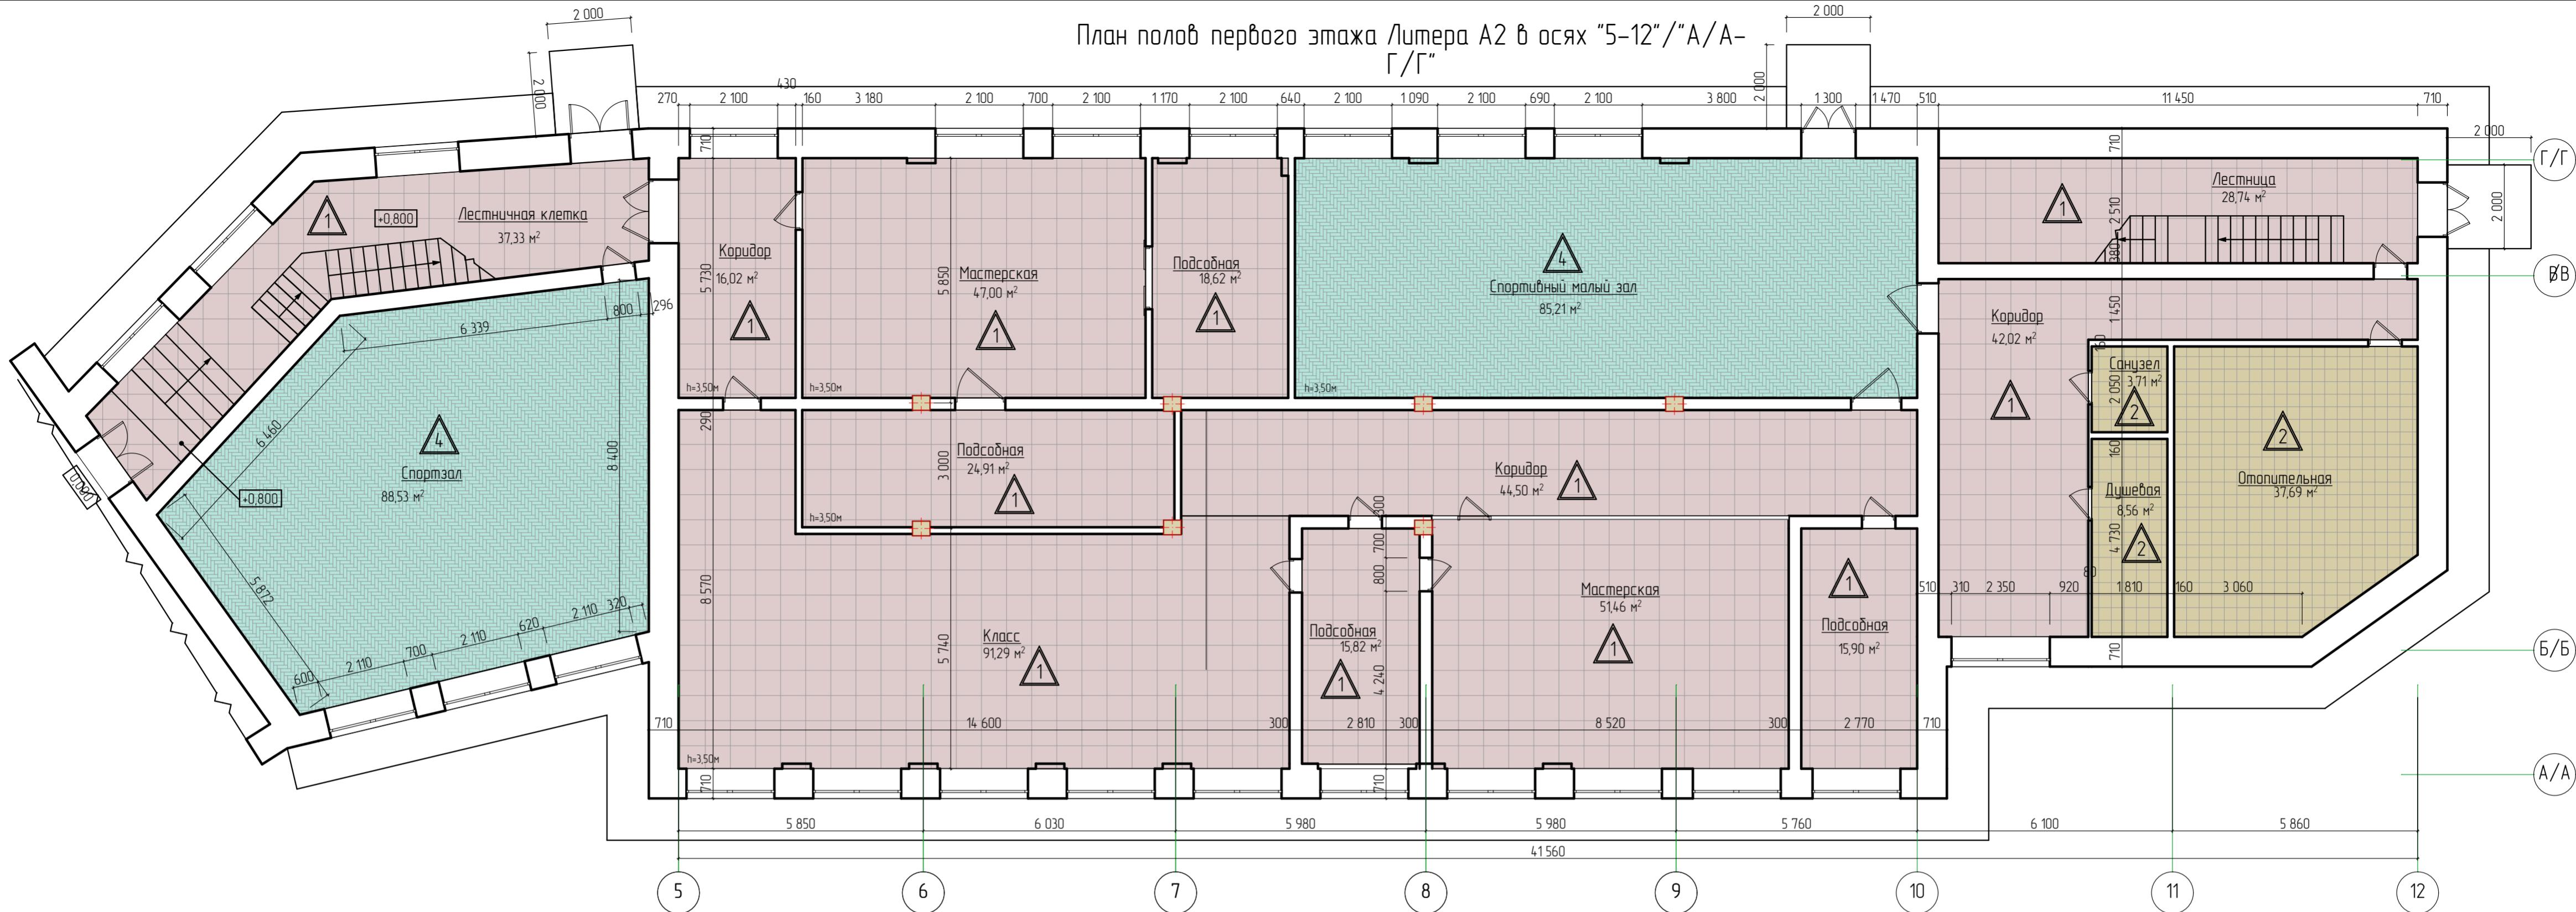

План полов пристройки ("ТИР")

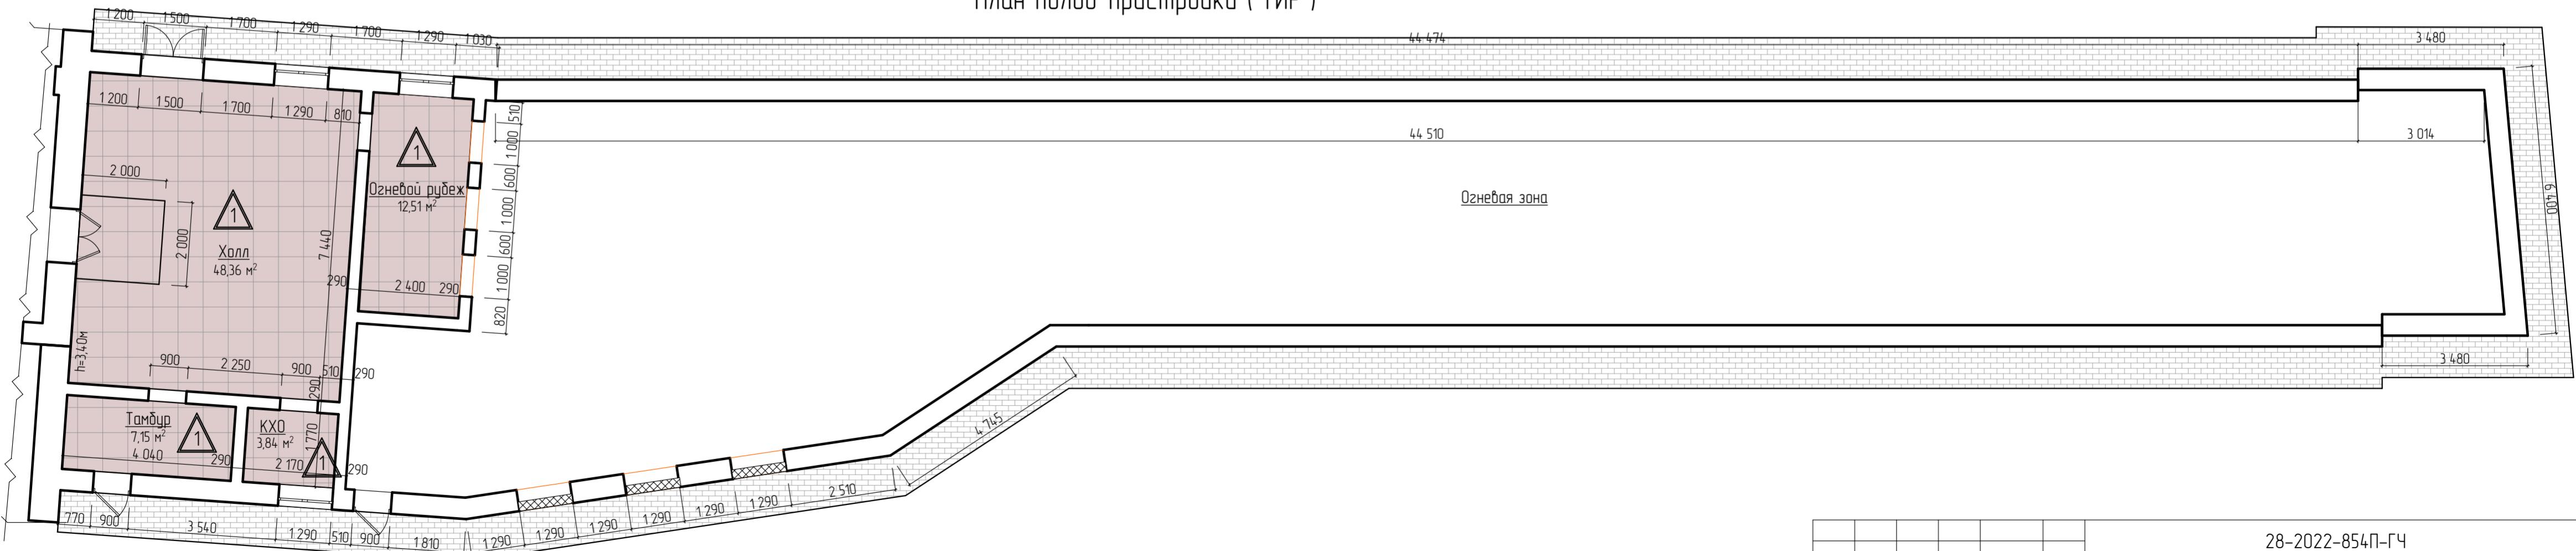

28-2022-854П-ГЧ

«Выполнение комплексного капитального ремонта здания МОУ Нижнеполтавская СОШ»

Изм.	Кол.уч.	Лист	№ док.	Подпись,	Дата
Разработал	Коленко И.И.				20.06.22
Проверил	Каширин С.С.				20.06.22
Проверил	Каширин А.С.				20.06.22
Н. контр	Каширин С.С.				20.06.22


Общественное здание

Стадия	Лист	Листов
П	61	

План полов первого этажа Литера А2 в осях "5-12"/"А/А-Г/Г". План полов пристройки ("ТИР")

000 "КАДИ"
г. Благовещенск


План полов второго этажа Литера А в осях "1-4" и "А-Г"

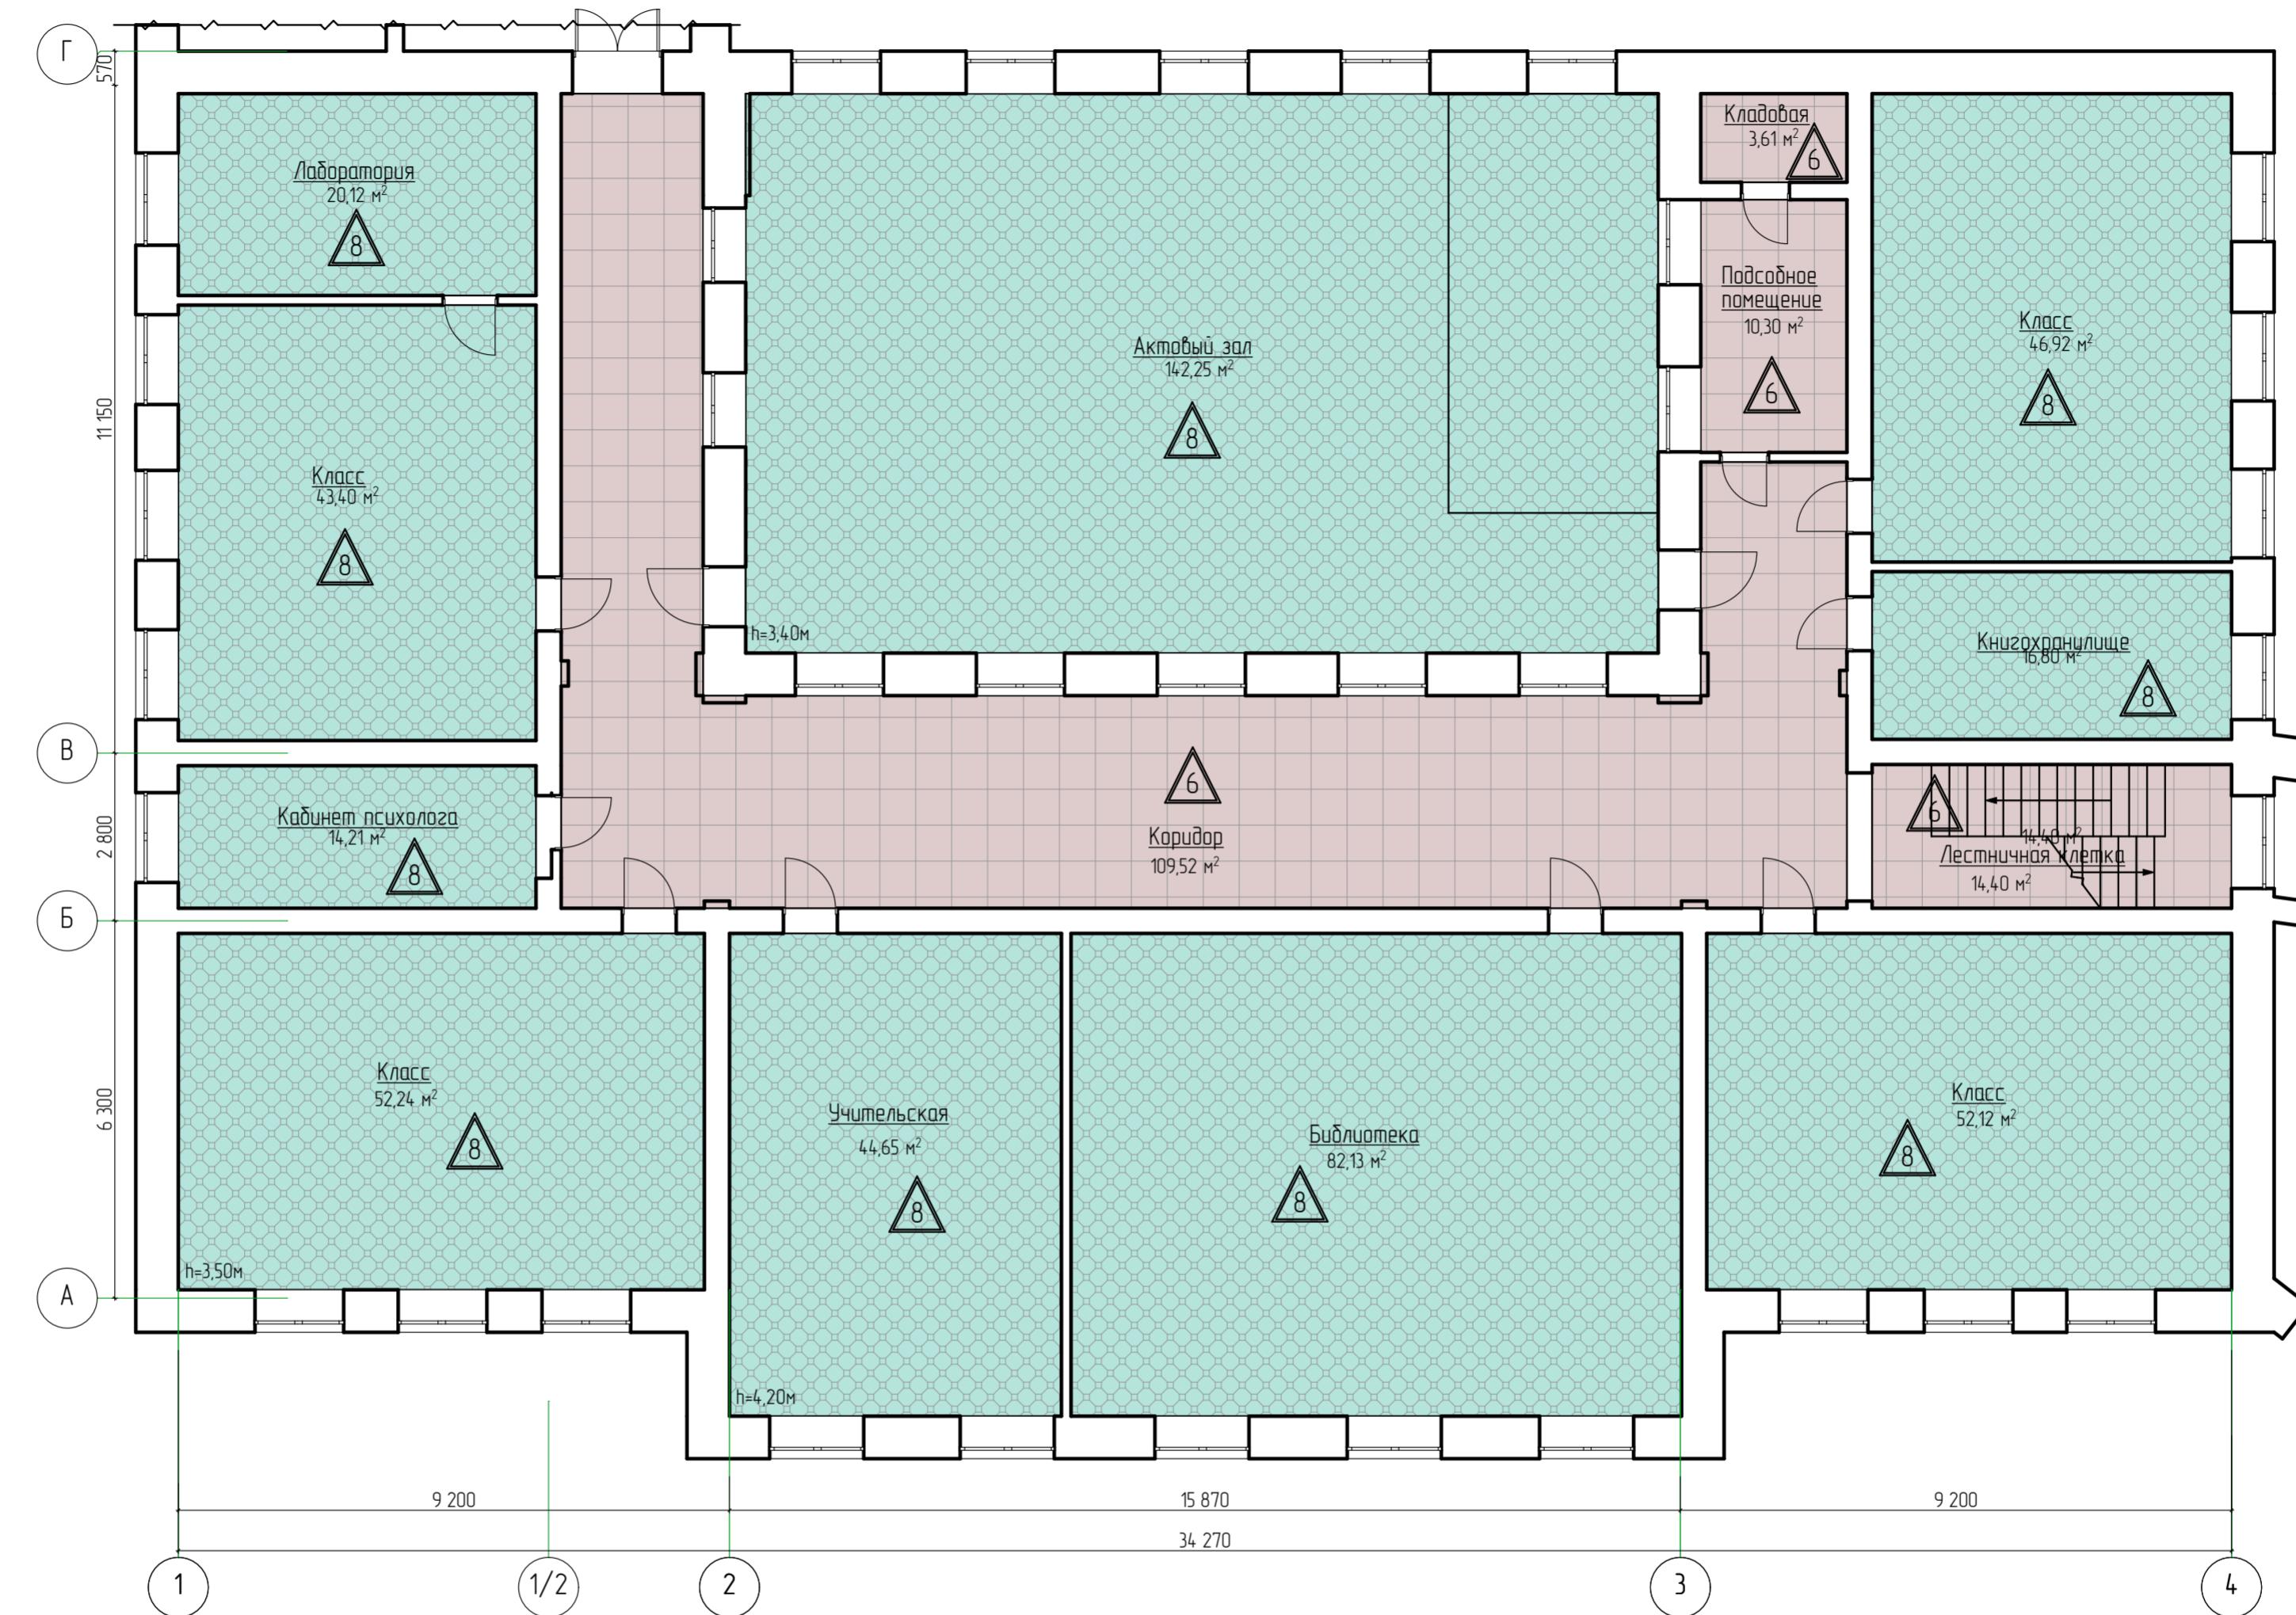

Расчет
1 наружная дверь
1 шт.=0,6*(1,5+2,4*2)*1=3,78 м²;
10 шт. внутренних дверей
в капитальных стенах
2 шт.=0,6*(1,0+2,2*2)*2=6,48 м²,
8 шт.=0,4*(0,9+2,1*2)*8=16,32 м²,
Общая площадь откосов - 26,58 м².

28-2022-854П-ГЧ					
«Выполнение комплексного капитального ремонта здания МОУ Нижнеполтавская СОШ»					
Изм.	Колич.	Лист	№ док.	Подпись	Дата
Разработал	Коленко И.И.				20.06.22
Проверил	Коширин С.С.			С.С. Коширин	20.06.22
Проверил	Коширин А.С.			А.С. Коширин	20.06.22
Н. контр	Коширин С.С.			С.С. Коширин	20.06.22
Общественное здание			Стойня	Лист	Листов
П			62		
План полов второго этажа Литера А в осях "1-4" и "А-Г"					
План полов второго этажа Литера А в осях "1-4" и "А-Г"			ООО "КАДИ" г. Благовещенск		

План полов второго этажа Литера А1 в осях "1-3/1" и "Г-3"

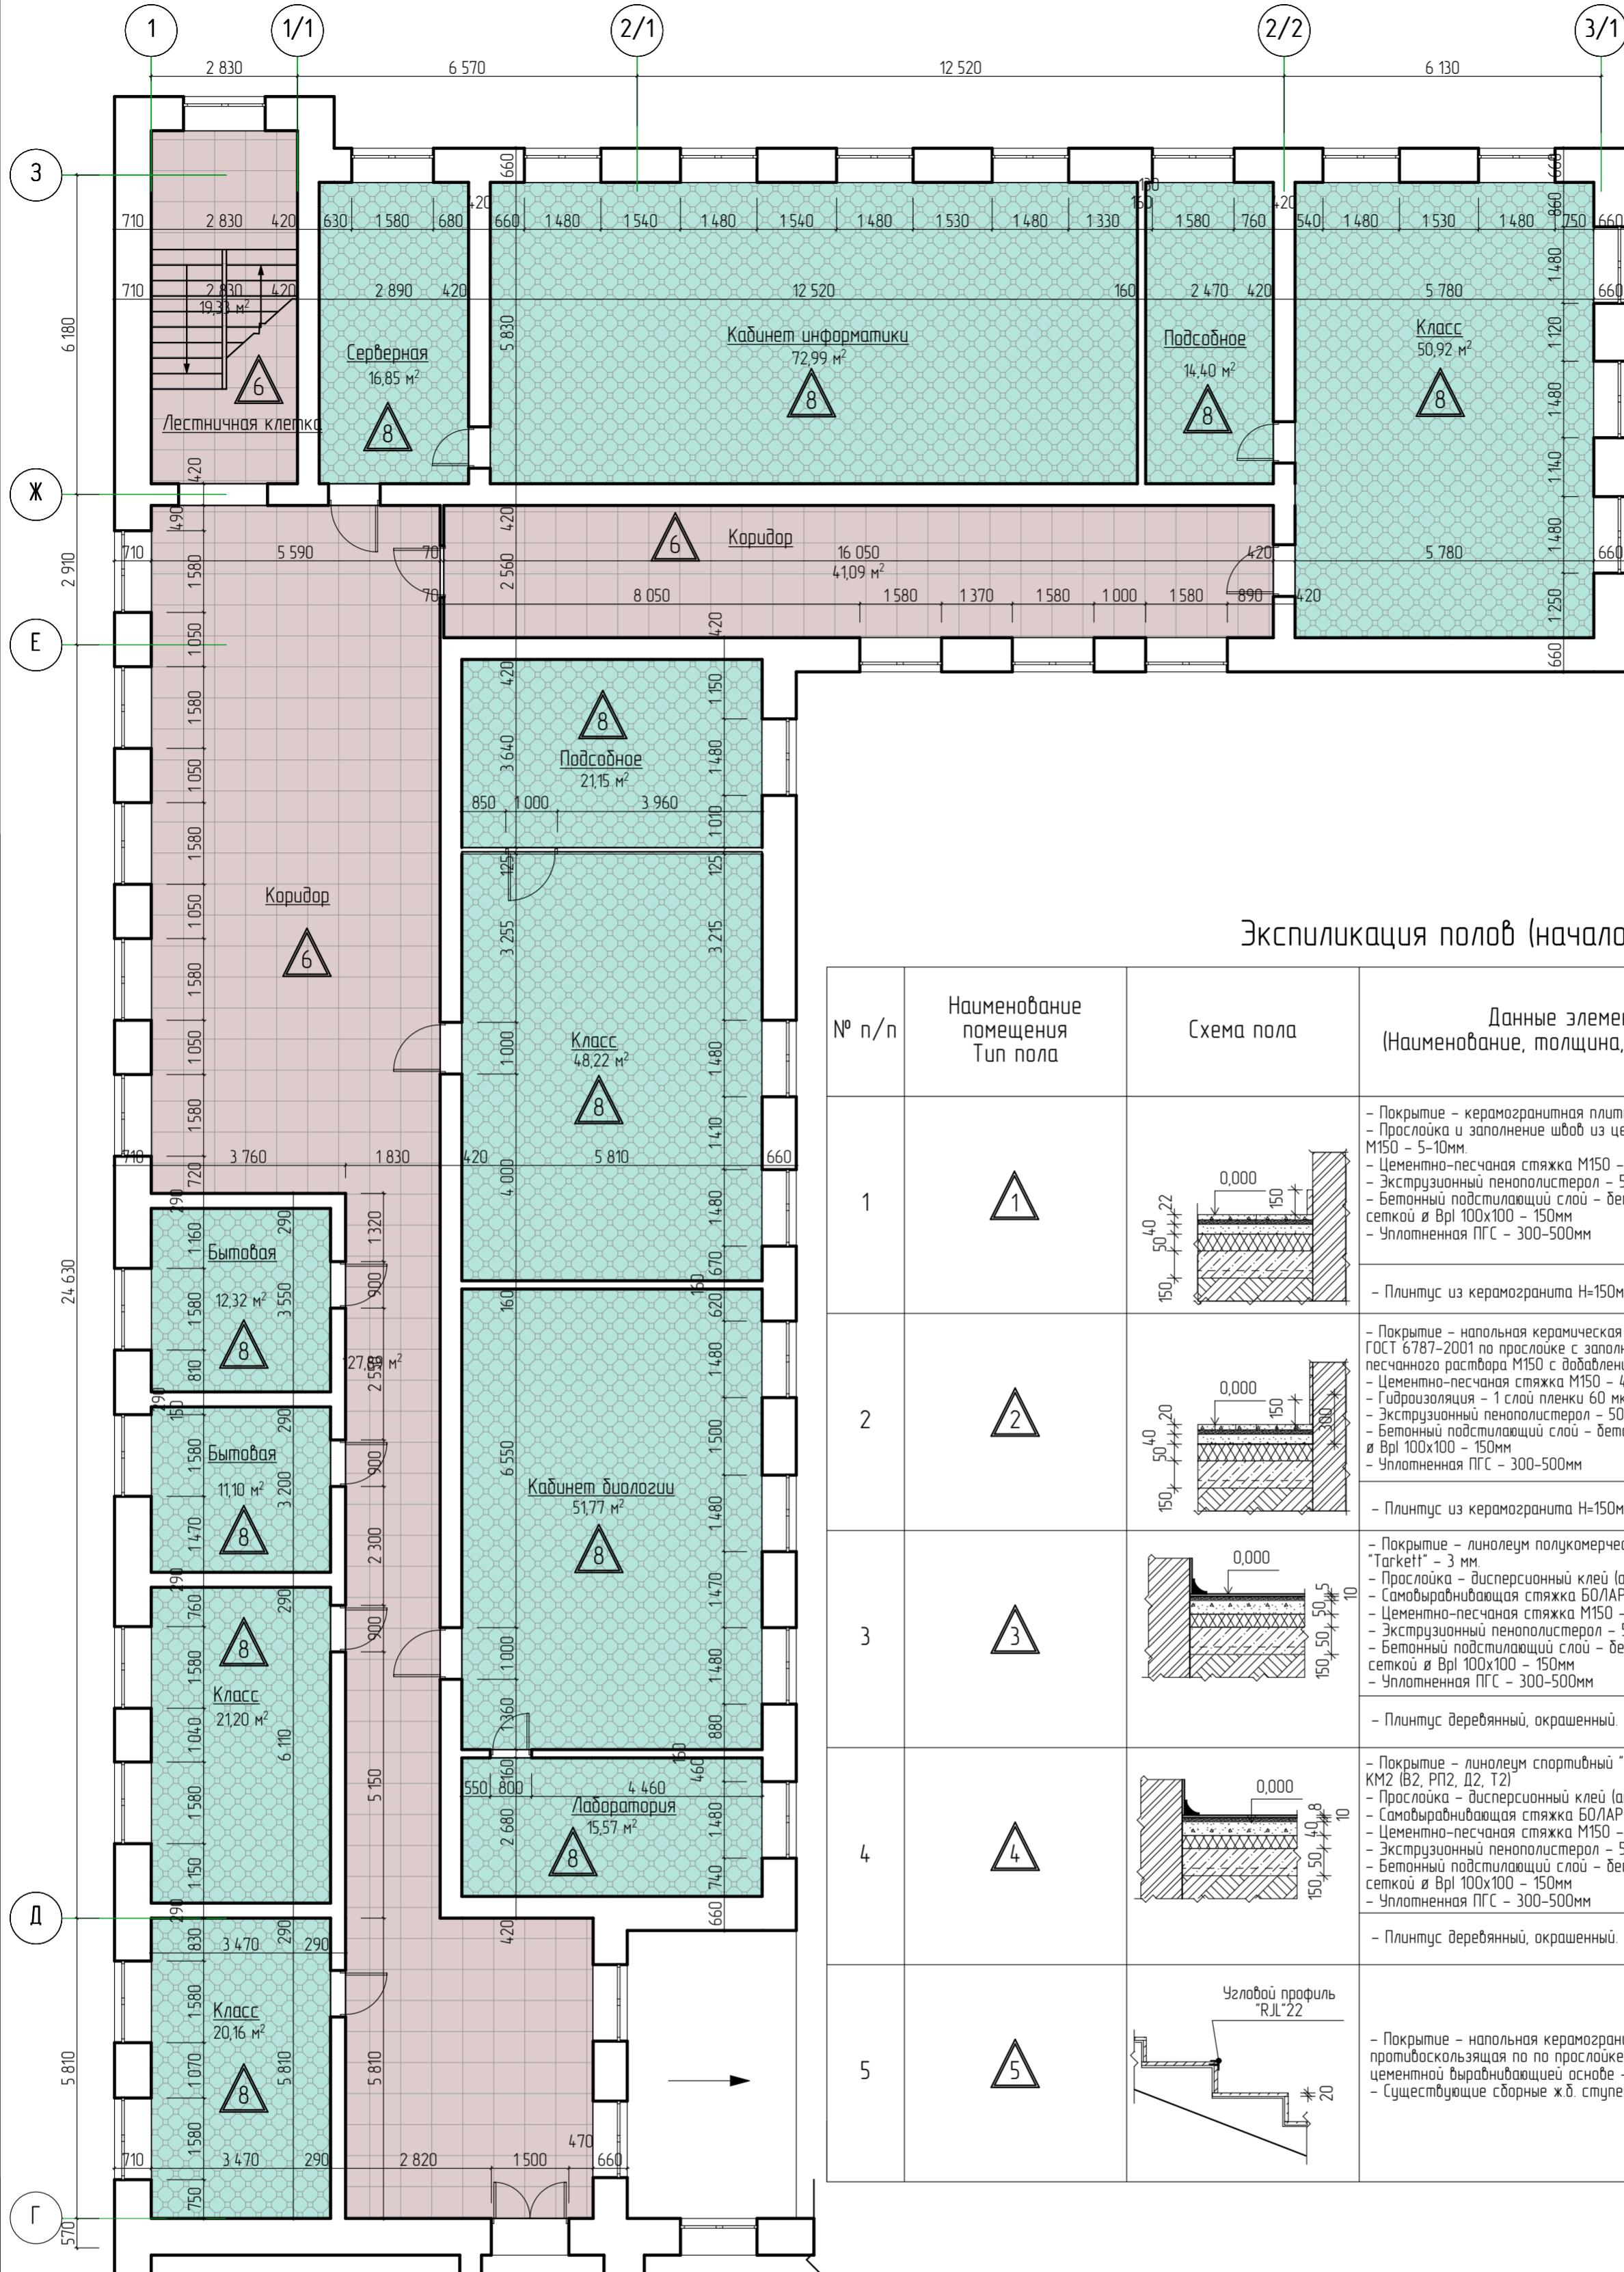

Экспликация полов (начало)

№ п/п	Наименование помещения Тип пола	Схема пола	Данные элементов пола (Наименование, толщина, основание и др.), мм	Pлощадь м ²
			Периметр м.п.	
1	1		<ul style="list-style-type: none"> - Покрытие - керамогранитная плитка противоскользящая - 12 мм. - Прослойка и заполнение швов из цементно-песчаного раствора М150 - 5-10мм. - Цементно-песчаная стяжка М150 - 40 мм. - Экструзионный пенополистерол - 50 мм. - Бетонный подстилающий слой - бетон кл. В15, армированый сеткой φ Вр100x100 - 150мм - Уплотненная ПГС - 300-500мм 	1058,81 м ²
2	2		<ul style="list-style-type: none"> - Покрытие - напольная керамическая плитка противоскользящая по ГОСТ 6787-2001 по прослойке с заполнением швов из цементно-песчаного раствора М150 с добавлением ПВА (5%) - 20 мм. - Цементно-песчаная стяжка М150 - 40 мм. - Гидроизоляция - 1 слой пленки 60 мкм. с проклейкой швов скотчем. - Экструзионный пенополистерол - 50 мм. - Бетонный подстилающий слой - бетон кл. В15, армированый сеткой φ Вр100x100 - 150мм - Уплотненная ПГС - 300-500мм 	379,52 м ²
3	3		<ul style="list-style-type: none"> - Покрытие - линолеум полукоммерческий износостойчивый "Tarkett" - 3 мм. - Прослойка - дисперсионный клей (акриловый) - 2 мм. - Самовыравнивающаяся стяжка БОЛАРС Express 1050 - 10 мм. - Цементно-песчаная стяжка М150 - 40 мм. - Экструзионный пенополистерол - 50 мм. - Бетонный подстилающий слой - бетон кл. В15, армированый сеткой φ Вр100x100 - 150мм - Уплотненная ПГС - 300-500мм 	381,62 м.п.
4	4		<ul style="list-style-type: none"> - Покрытие - линолеум спортивный "Forbo Sportline Classik" - 6 мм. KM2 (B2, Pn2, D2, T2) - Прослойка - дисперсионный клей (акриловый) - 2 мм. - Самовыравнивающаяся стяжка БОЛАРС Express 1050 - 10 мм. - Цементно-песчаная стяжка М150 - 40 мм. - Экструзионный пенополистерол - 50 мм. - Бетонный подстилающий слой - бетон кл. В15, армированый сеткой φ Вр100x100 - 150мм - Уплотненная ПГС - 300-500мм 	485,96 м ²
5	5		<ul style="list-style-type: none"> - Покрытие - напольная керамогранитная плитка противоскользящая по прослойке из клеевого состава цементной выравнивающей основе - 15-20 мм. - Сущесствующие сборные х.б. ступени 	344,35 м.п.
				173,74 м ²
				77,98 м.п.
				33,08 м ²

28-2022-854П-ГЧ

«Выполнение комплексного капитального ремонта здания МОУ Нижнеполтавская СОШ»

Общественное здание

Стадия

П

Лист


Листов

Изм	Кол.уч	Лист	№ док	Подпись	Дата
Разработал	Коленко И.И.				20.06.22
Проверил	Каширин С.С.				20.06.22
Проверил	Каширин А.С.				20.06.22
Н. контр	Каширин С.С.				20.06.22

План полов второго этажа Литера А1 в осях "1-3/1" и "Г-3"

ООО "КАДИ"
г. Благовещенск

План полов второго этажа Литера А2 в осях "5-12"/"А/А-Г/Г"

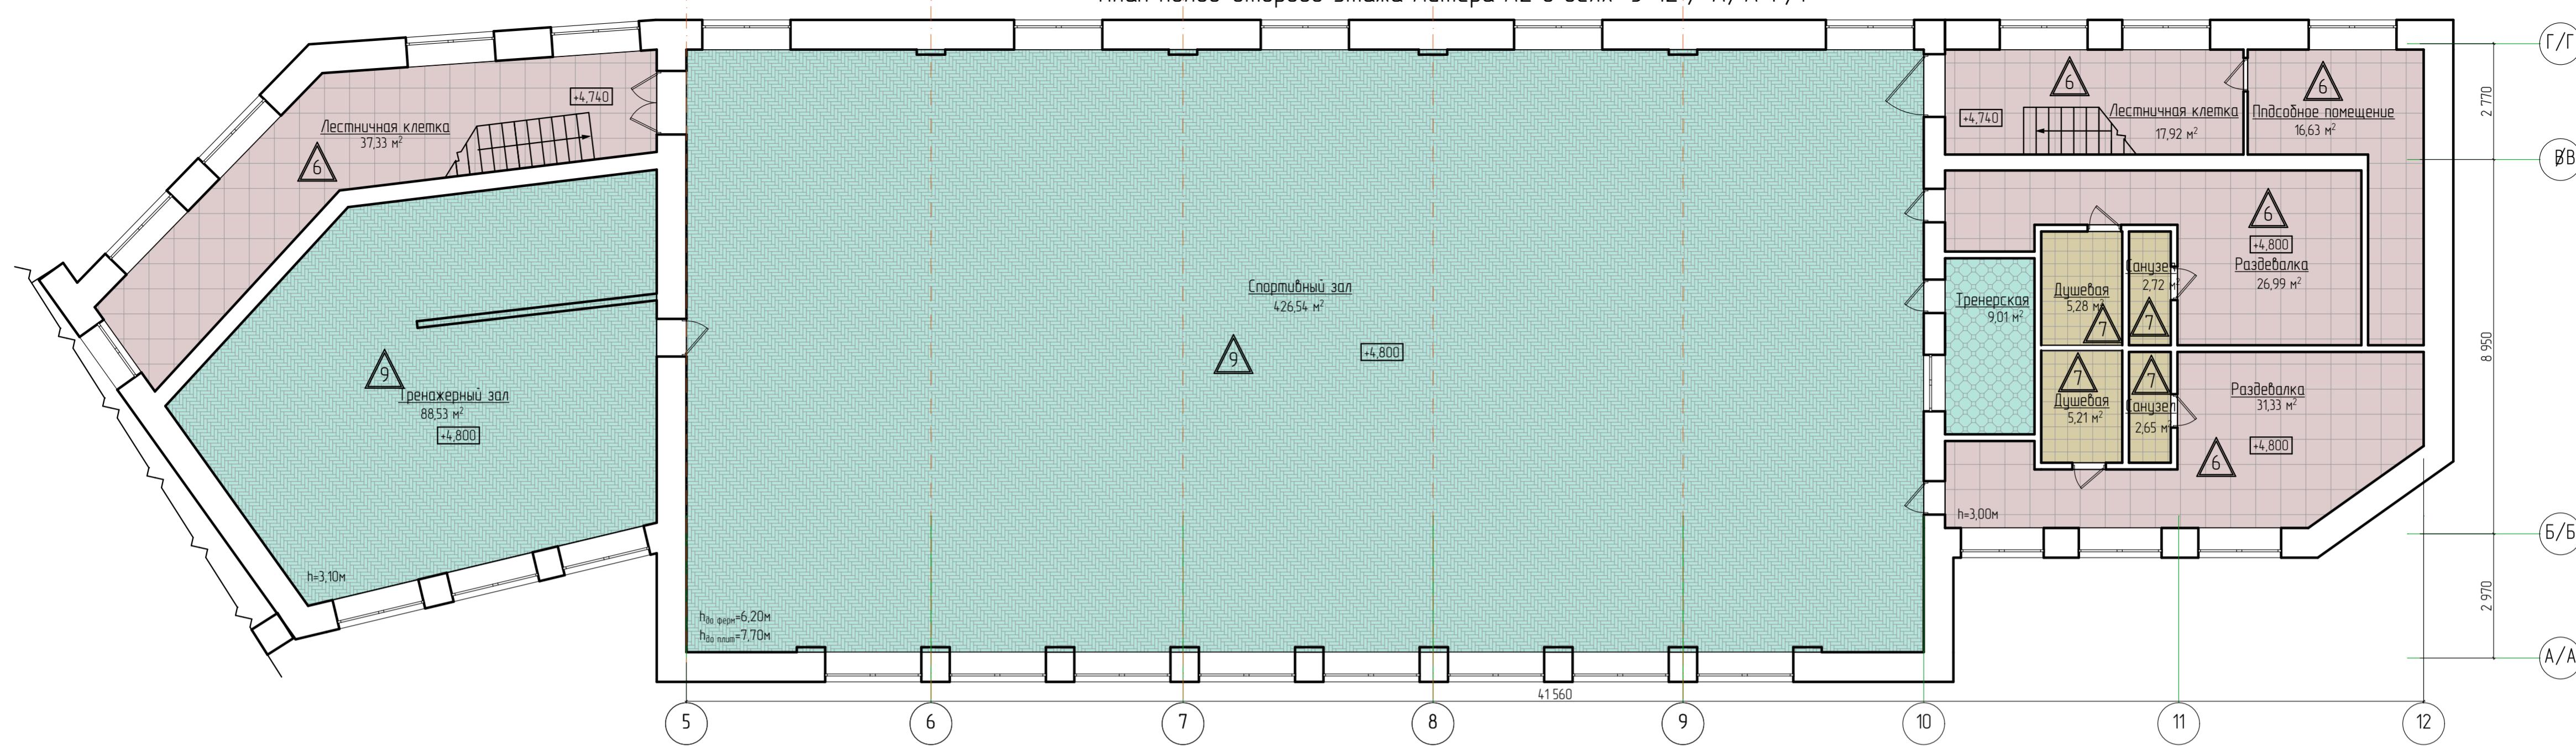

Экспликация полов (продолжение)

№ п/п	Наименование помещения Тип пола	Схема пола	Данные элементов пола (Наименование, толщина, основание и др.), мм	Площадь м ²
			Периметр м.п.	
6	6		- Покрытие – керамогранитная плитка противоскользящая – 12 мм. - Прослойка и заполнение швов из цементно-песчаного раствора М150 – 10мм. - Цементно-песчаная стяжка М150 – 50-60 мм. - Экструзионный пенополистерол – 100 мм. - ХБ плита перекрытия	456,34 м ²
			- Плинтус из керамогранита Н=150мм	393,48 м.п.
7	7		- Покрытие – напольная керамическая плитка противоскользящая по ГОСТ 6787-2001 по прослойке с заполнением швов из цементно-песчаного раствора М150 с добавлением ПВА (5%) – 20 мм. - Цементно-песчаная стяжка М150 – 40 мм. - Гидроизоляция – 1 слой пленки 60 мкм, с проклейкой швов скотчем. - Экструзионный пенополистерол – 100 мм. - ХБ плита перекрытия	15,86 м ²
			- Плинтус деревянный, окрашенный.	494,48 м ²
8	8		- Покрытие – линолеум полукоммерческий износостойчивый "Tarkett" – 3 мм. - Прослойка – дисперсионный клей (акриловый) – 2 мм. - Самоцветывающаяся стяжка БОЛАРС Express 1050 – 10 мм. - Цементно-песчаная стяжка М150 – 50-60 мм. - Экструзионный пенополистерол – 100 мм. - ХБ плита перекрытия	374,44 м ²
			- Плинтус деревянный, окрашенный.	515,07 м ²
9	9		- Покрытие – линолеум спортивный "Forbo Sportline Classik" – 6 мм. KM2 (B2, P12, D2, T2) - Прослойка – дисперсионный клей (акриловый) – 2 мм. - Самоцветывающаяся стяжка БОЛАРС Express 1050 – 10 мм. - Цементно-песчаная стяжка М150 – 50-60 мм. - Экструзионный пенополистерол – 100 мм. - ХБ плита перекрытия	124,8 м ²
			- Плинтус деревянный, окрашенный.	

28-2022-854П-ГЧ

«Выполнение комплексного капитального ремонта здания МОУ Нижнеполтавская СОШ»

Изм.	Кол.уч.	Лист	№ док.	Подпись,	Дата
Разработал	Коленко И.И.				20.06.22
Проверил	Каширин С.С.				20.06.22
Проверил	Каширин А.С.				20.06.22
Н. контр	Каширин С.С.				20.06.22

Общественное здание

Стадия	Лист	Листов
П	64	

План полов второго этажа Литера А2 в осях "5-12"/"А/А-Г/Г" з. Благовещенск

000 "КАДИ"