



Этаж	Номер	Наименование	Οδα	тая пло	щадь, м	1.кв.	Высота
жише	пом.	паименооание	Bceso	Основн.	Вспом.	Проч.	пом., см.
3	1	Жилая изолированная	14,0	14,0			
	1α	Лоджия				1,3	
	2	Жилая изолированная	17,3	17,3			
	3	Кухня	13,1		13,1		
	4	Санузел	3,3		3,3		490
	5	Санузел	4,0		4,0		490
	6	Коридор	15,6		15,6		
	7	шкаф встроенный	0,5		0,5		
	8	шкаф встроенный	0,6		0,6		
		Итого по квартире	68,4	31,3	37,1	1,3	

УСЛОВНЫЕ ОБОЗНАЧЕНИЯ

1 номера помещений до переустройства

								Nº(04.22-1246
						Адрес объекта: г.! Красногвардейский бульва		nn 2 v8 10	1
Изм.	Кол. уч.	/lucm	№док.	Подп.	Дата	Присногоироейский одльой	p, 0.15, ci	пр.2, ко.к	,
						Поселия посели повети и	Стадия	/lucm	Листов
						Прооект перепланировки и перецстройства квартиры		8	22
Γ	ИΠ	Лыхн	о Г.А.		28.04.22		11	0	22
Раз	εραδ.	Барахо	eβ C.A.		28.04.22	План помещения			
						do nepeycmpoūcmβa.	000) "План	юдел"
						Mαcωmαδ 1:100			

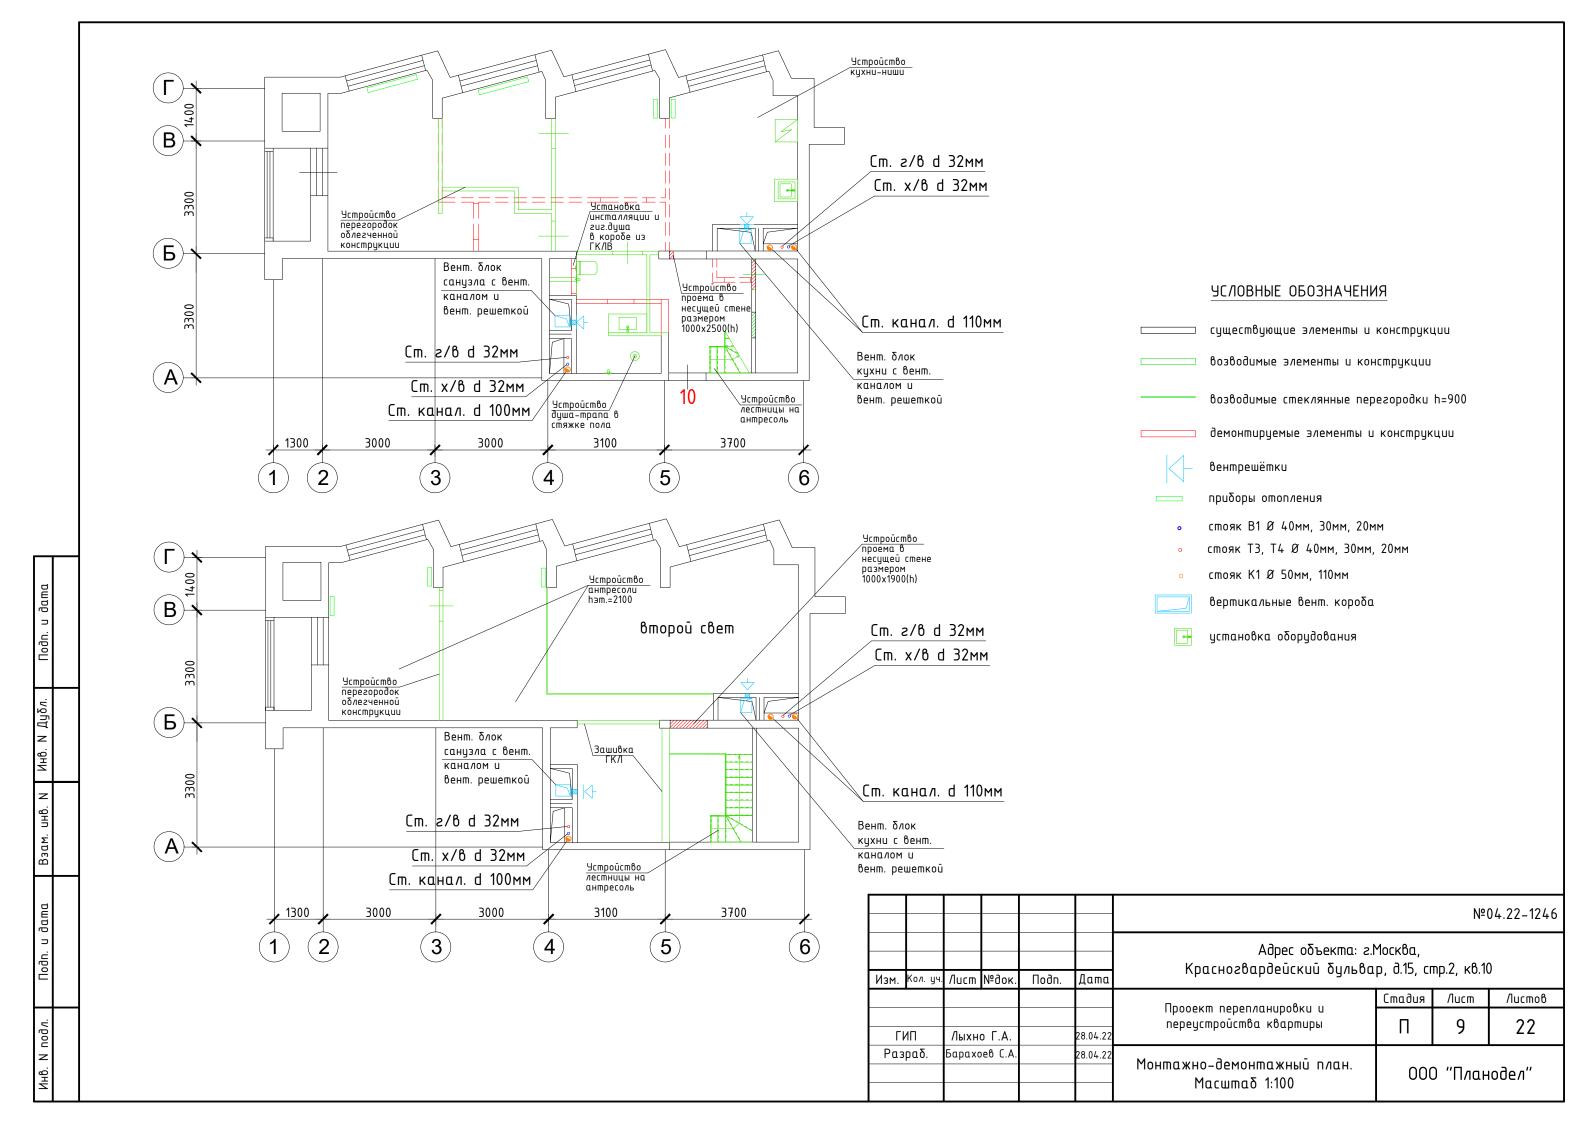

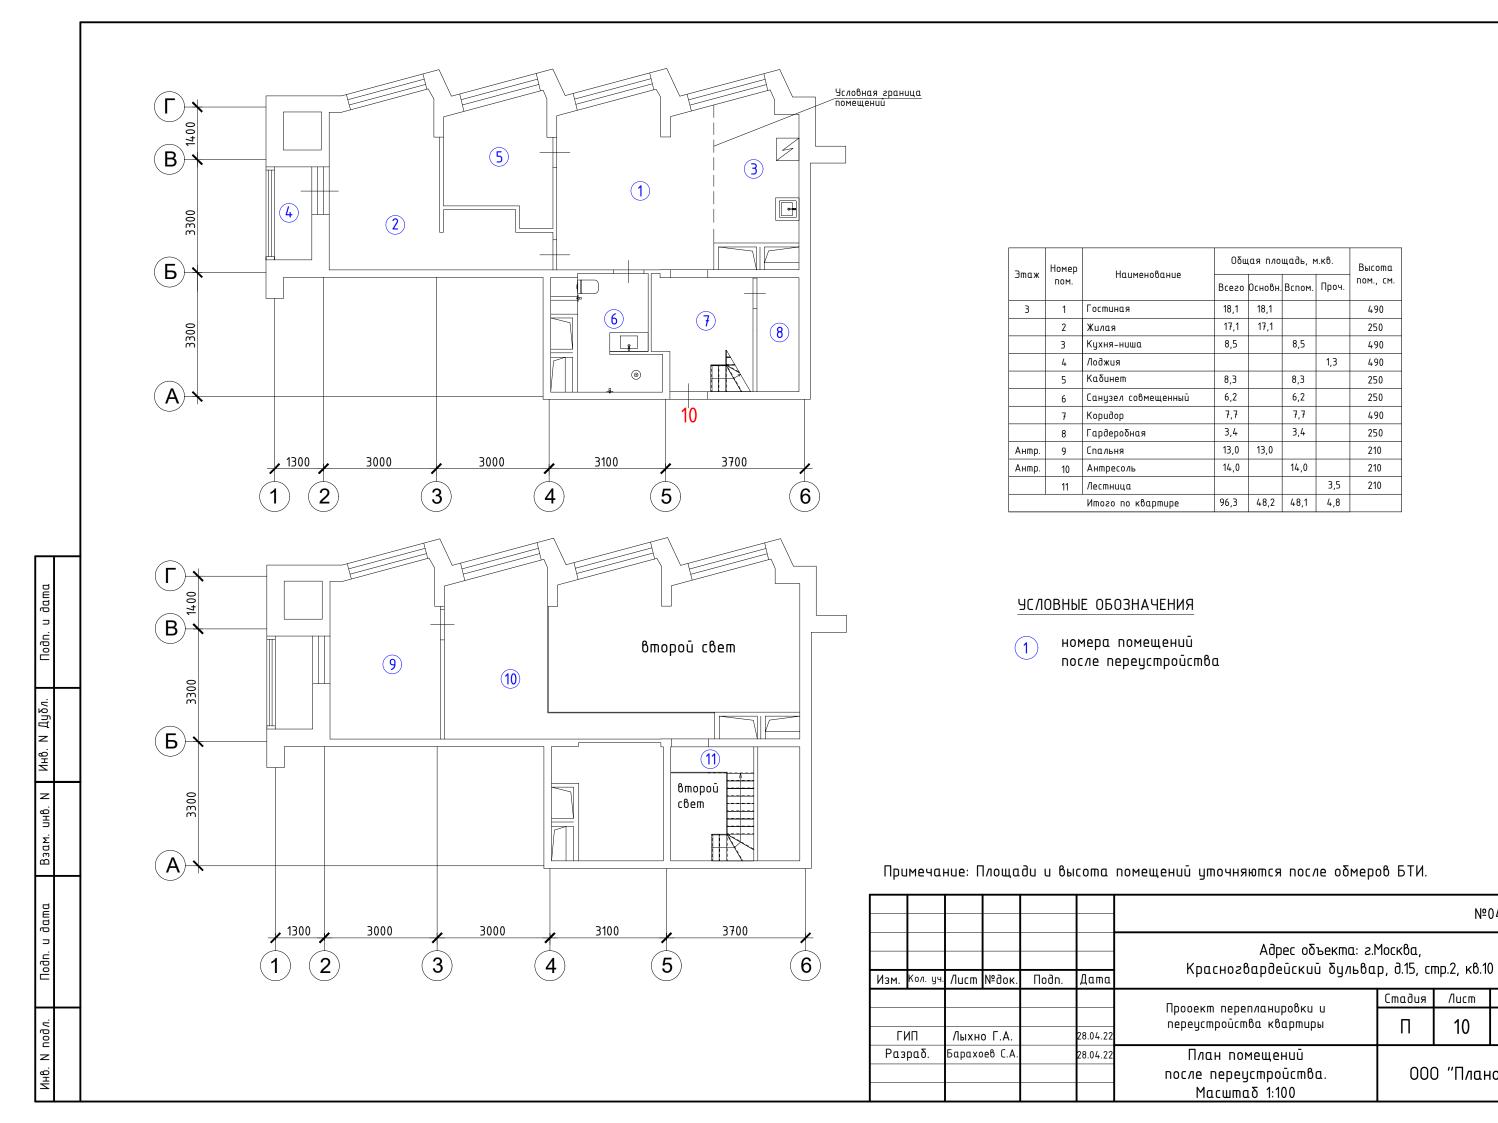

№04.22-1246

Листов

22

Стадия

П

10

000 "Планодел"



Заказ №082.21-21/ПП+КР

Исполнитель: Кашапов М.Р.

Тел./Факс: **8 (495) 181-13-09** E-mail: **info@pereplan-one.ru** Сайт: **www.pereplan-one.ru**

ПРОЕКТ

переустройства/перепланировки квартиры, расположенной по адресу:

г.Москва, б-р Красногвардейский, д.15, стр.2, кв.10

Заказчик: Собственник квартиры

Главный инженер проекта Замятин Д.А.

Инженер проекта Кашапов М.Р.

МОСКВА 2021г.

Свидетельство №1891 о допуске в области подготовки проектной документации от 10.06.2019г.

				Содержание			2
			T	екстовая часть			Лист
	1	Содержание					1
	2	Запись руково,	цителя	проекта			2
	3	Договор на осу	ицеств	ление авторского надзора			3
	4		Пояс	нительная записка			
	4.1	Введение, обш	ие дан	ные, АСР			4
	4.2	Выводы и реко	менда	ции			5
	4.3	Инженерное о	борудо	вание			6
	4.4	Противопожар	ные ме	ероприятия			7
	4.5	Мероприятия і	10 шум	юзащите			8
			Гра	фическая часть		,	
	5	План помещен	ий ква	ртиры до перепланировки			9
	6	Экспликация п	омеще	ений квартиры до перепланировы	СИ		10
	_	-	•	к и вновь возводимых конструкц	ий в		
	7	комнатах кварт		ртиры после перепланировки			11
	8			ртиры поеле перепланировки сний квартиры после перепланир	овки		12
	9			нтехприборов с трубной разводк			13
цата	10		еские (схемы канализации, горячего и х		ОГО	14
Подп. и да	11	Экспликация п	ОЛОВ				15
TIO	12	Схема устройс	тва гид	дроизоляции в санузлах			16
B3am. MHB.№	13		тва изс	сталляции для унитаза олированной душевой кабины с ны	грапом		17
D3aM	14	Схема устройс блоков/стеклян		регородок из ГКЛ/Пазогребневы	X		18-19
ДУОЛ.	15	Сбор нагрузок	при пр	ооектировании новых покрытий	полов		20
Инв .№ дуол.	16	КР антересоли	. Общи	ие данные			21
					2 35 /	002.21	21/55 + 160
і дата				Заказчик: Собственник квартиры	3aka3 № (J82.21-	21/ПП+КР
подп. и дата	Изм. Кол		ісь Дата	Адрес: г.Москва, б-р Красногварде	ейский, д	.15, ст	р.2, кв.10
одл.	Должнос ГИП	Б Фамилия Замятин Д.А.	30.06.202	Проект переустройства/перепланировки квартиры №10	Стадия	Лист 1.1	Листов 35
ИНВ .№ ПОДЛ.	Инженер	Кашапов М.Р.	30.06.202	Содержание		000	«AΠM-1»

		17	K	СР ан	тере	соли. Р	асче	тно-пояснительная записка	22	3
		18	K	СР ан	тере	соли. С	Схема	а устраиваемой антресоли. М1:100	23	
		19		СР ан И1:10	_	соли. С	Схема	а расположения несущих опор антресоли.	24	
		20	K	СР ан	тере	соли. С	Схема	а размещения балок антресоли. М1:100	25	
		21	K	СР ан	тере	соли. Г	азре	з 1-1. M1:50	26	
		22	K	СР ан	тере	соли. Р	Разре	з 2-2. M1:50	27	
		23	K	СР ан	терс	оли. У	зел 1	. М1:5. Узел 2. М1:10	28	
		24	K	СР ан	терс	оли. У	злы 3	3-4. M1:10	29	
		25	K	СР ан	терс	оли. У	злы 5	5-6. M1:10	30	
		26	K	СР ан	терс	оли. У	злы 7	7-8. M1:10	31	
		27	K	СР ан	терс	оли. С	пеци	фикация	32	
			•]	Приложения		
		28	7	⁷ каза	ния	к прои	зводо	ству общестроительных работ	33	
T	\dashv	29	V	Інфо	рмаі	ционна	я спр	равка	34	
		30	H	 Норм	атив	ная баз	 3a		35	
	F	31						ленов саморегулируемой организации	_	
	\vdash							работников правом подписания		
		32		•			-	вованием сертификата	_	
								электронной подписи		
C										
	\dashv									
	+						30.06.2021	Проект переустройства/перепланировки квартиры №10	Лис	т
	ļ	Jan -	r	П	No -	П	п	Проект переустроиства/перепланировки квартиры №10 Адрес: г.Москва, б-р Красногвардейский, д.15, стр.2, кв.10	1.2	
L	1	13M. þ	сол.уч	лист	ыедок	Подпись	_{Дата}		Формат	

Подп. и дата

Взам. инв.№

Инв .№ дубл.

Подп. и дата

Инв .№ подл.

Запись руководителя проекта

Технические решения, принятые в проекте, соответствуют требованиям экологических, санитарно-гигиенических, противопожарных и других норм, действующих на территории Российской Федерации, и обеспечивают безопасную для жизни и здоровья людей эксплуатацию объекта при соблюдении предусмотренных проектом мероприятий.

Согласно статье № 51, пункт 17, подпункт 4 Градостроительного Кодекса РФ, планируемые изменения не затрагивают конструктивные и другие характеристики их надежности и безопасности и не превышают предельные параметры разрешенного строительства, реконструкции, установленные градостроительным регламентом. Выдачи разрешения на строительство не требуется.

ГИП	м.п.		Замятин Д.А.
		подпись	

						Заказчик: Собственник квартиры	Заказ №	082.21-2	21/ПП+КР
Изм.	Кол.уч.	Лист	№док.	Подпись	Дата	Адрес: г.Москва, б-р Красногварде	ейский, д	д.15, стр	о.2, кв.10
Должі	ность	Фами.	лия			Проект переустройства/перепланировки	Стадия	Лист	Листов
ГИП		Замяти	н Д.А.		30.06.2021	квартиры №10	П	2	35
Инже	нер	Кашапо	ов М.Р.		30.06.2021	Запись руководителя проекта		000 «	«АПМ-1»

ДОГОВОР

на осуществление авторского надзора

со стороны ООО «АПМ-1» при проведении работ по проекту перепланировки и переустройства квартиры, расположенной по адресу: г.Москва, б-р Красногвардейский, д.15, стр.2, кв.10

г. Москва 30.06.2021 года

Мы, нижеподписавшиеся, представители обязуемся:

От Заказчика - Собственник квартиры /Доверенное лицо.

От ООО «АПМ-1» - ГИП Замятин Д.А.

1. Заказчик обязуется:

- **1.1.** Руководствоваться проектом перепланировки и переустройства, утвержденным Инспекцией по надзору за переустройством помещений в жилых домах.
- **1.2.** Предоставить возможность доступа в квартиру для проведения авторско-технического надзора по ряду работ на основании проекта перепланировки с составлением Актов на скрытые работы.
- 1.3. После завершения работ участвовать в составлении Актов на скрытые работы и актов приемки.

2. ООО «АПМ-1» обязуется:

Взам. инв.№

- 2.1. Произвести авторско-технический надзор с составлением Актов на скрытые работы и приемки квартиры в эксплуатацию.
- 2.2. После завершения работ совместно участвовать в составлении актов на скрытые работы и акта приемки квартиры в эксплуатацию.

Вызов представителя ООО «АПМ-1» должен осуществляться по электронной почте письмом с уведомлением о получении, если в ходе ремонтно-строительных работ вызов инженера описанным выше способом не был осуществлен, договор теряет юридическую силу и Исполнитель освобождается от своих обязательств по ведению авторского надзора и подписания Актов на скрытые работы. Ответственность за несвоевременный вызов несет заказчик.

Заказчик:	
Собственник квартиры / Доверенное лицо	подпись
ГИП:	
Замятин Д.А.	подпись

-										
							Заказчик: Собственник квартиры	Заказ №	082.21-2	21/ПП+КР
	Изм.	Кол.уч.	Лист	№док	Подпись	Дата	Адрес: г.Москва, б-р Красногварде	ейский, д	ц.15, стр	.2, кв.10
	Должі	ность	Фами.	лия			Проект переустройства/перепланировки	Стадия	Лист	Листов
	ГИП		Замяти	н Д.А.		30.06.2021	троскт персустроиства персыпанировки квартиры №10	П	3	35
	Инже	нер	Кашапо	ов М.Р.		30.06.2021	Договор на осуществление авторского надзора		000 «	«АПМ-1»

Настоящий переустройство/перепланировку проект на расположенной по адресу: г. Москва, б-р Красногвардейский, д.15, стр.2, кв.10, разработан на основании задания Заказчика и технического заключения №Ц-Ф1-ПН-0592-2021 от 11.05.2021, выполненного ГБУ «Экспертный центр». Проект выполнен в соответствии с Постановлением Правительства Москвы №508-ПП от 25 октября 2011г. «Об организации переустройства и (или) перепланировки жилых и нежилых помещений в многоквартирных домах и жилых домах (в ред. Постановления Правительства Москвы от 19.08.2020 №1335-ПП)», МГСН 3.01-01 «Жилые здания», №188-ФЗ от 29.12.2004г. «Жилищным кодексом Российской Федерации». Переустройство квартиры, предусмотренное данным проектом, не противоречит нормам 54.13330.2016 «Здания многоквартирные», 112.13330.2011 жилые «Пожарная безопасность зданий и сооружений».

Общие данные

Тодп. и дата

Взам. инв.№

ЖК«Счастье на Пресне» - жилой дом, монолитный ж/б, индивидуальной серии, переменной этажности: 16-19 этажный, введен в эксплуатацию в 2021 году.

Обследуемая квартира №10 расположена на 3-м этаже.

По данным ТБТИ квартира состоит из двух жилых комнат площадью: 14,0, 17,3м², кухни, коридора, двух шкафов встроенных, двух санузлов и лоджии.

Общая площадь квартиры - 68,4 м² (без учета летних помещений), в том числе жилая - 31,3 м². (по данным ТБТИ).

							Заказчик: Собственник квартиры	Заказ №	082.21-2	21/ПП+КР
	Изм.	Кол.уч.	Лист	№док.	Подпись	Дата	Адрес: г.Москва, б-р Красногварде	ейский, д	ц.15, стр	.2, кв.10
l	Должі		Фами.		, ,		Продет неродетройство/неродналиморен	Стадия	Лист	Листов
	ГИП		Замяти	н Д.А.		30.06.2021	Проект переустройства/перепланировки квартиры №10	П	4.1	35
	Инже	нер	Кашапо	ов М.Р.		30.06.2021	Пояснительная записка		000 «	«АПМ-1»

Переустройство и перепланировка квартиры заключаются в изменении конфигурации существующих помещений, не затрагивая несущие конструкции и фасад здания, и состоят из следующих мероприятий:

- 1. Демонтаж ненесущих перегородок и возведение новых облегченной конструкции из ГКЛ/Пазогребневых плит/стеклянных толщиной до 120 мм;
- 2. Демонтаж/установка дверных блоков;
- 3. Устройство антресоли из металлоконструкций, с передачей нагрузки на несущий каркас здания (см. листы КР 21-32);
- 4. Устройство лестницы на антресоль из металлоконструкций (см. листы КР 21-32);
- 5. Установка раковины на кухне;
- 6. Установка электрической плиты, предусмотренной авторами дома;
- 7. Дом остеклен по единому проекту;
- 8. Устройство нового покрытия полов без увеличения нагрузки на перекрытия (см.лист 15,16);
- 9. Монтаж встроенного шкафа;
- 10. Устройство гардеробной;
- 11. Устройство декоративной ниши из ГКЛ;
- 12. Обшивка стен из ГКЛ;

Взам. инв.№

- 13. Устройство совмещенных сан.узлов (7,8) на площади санузлов:
 - 13.1. Установка нового сантехоборудования;
 - 13.2. Устройство инсталляции для унитаза (см. схему на л.17.1);
 - 13.3. Установка индивидуальной душевой кабины с монтажом изолированного от конструкции пола трапа (см. схему на л.17.2);
 - 13.4. В соответствии с нормами СП 29.13330.2011 «Полы» необходимо выполнение гидроизоляции пола с составлением акта на скрытые работы. Уровень пола в туалетных и ванных комнатах должен быть на 15-20мм ниже уровня пола в смежных помещения, либо полы в этих помещениях должны быть отделены порогом не менее 15-20мм. Величина допускаемой временной нагрузки в месте устройства санузла должна быть не более 150 кгс/м².

					30.06.2021	Ī
Изм.	Кол.уч.	Лист	№док.	Подпись	Дата	

Выводы и рекомендации

- 1. При выполнении работ по устройству гидроизоляции пола санузла и шумо(звуко) изоляции полов проводить авторский надзор с составлением Актов на скрытые работы (Договор на осуществление авторского надзора представлен на странице 3).
- 2. Все материалы должны иметь сертификат Росстандарта.
- 3. Все работы должны проводиться организациями, имеющими допуск к работам (свидетельство о вступлении в СРО), с соблюдением правил техники безопасности и требований противопожарных норм (СП 112.13330.2011).
- 4. Указанное переустройство сохраняет без изменения основные инженерные коммуникации: стояки отопления, канализации, водоснабжения, магистральную электропроводку.
- 5. Проект переустройства/перепланировки может быть представлен для рассмотрения в установленном порядке в инспекцию по надзору за жилыми помещениями.

Инв .№ подл. Подп. и дата Инв .№ дубл. Взам. инв.№ Подп. и да

I						30.06.2021
I						
I	Изм.	Кол.уч.	Лист	№док.	Подпись	Дата

Инженерное оборудование

Отопление и вентиляция

- 1. Система отопления сохраняется, количество приборов отопления не изменяется, изменения тепловой мощности отопления на квадратный метр не происходит.
- 2. Вентиляция помещений осуществляется через существующую систему вентиляционных каналов. В процессе перепланировки вентиляционные короба и каналы не затрагиваются и сохраняются в геометрических габаритах согласно проектному положению.

Водопровод и канализация

Монтаж внутренних санитарно-технических систем следует производить в соответствии с требованиями: СП 30.13330.2020 «Внутренний водопровод и канализация зданий», СП 73.13330.2016 «Внутренние санитарно-технические системы зданий», СП 68.13330.2011, стандартов, технических условий и инструкций заводов изготовителей. Система водоснабжения запроектирована тупиковой, прокладка трубопроводов предусмотрена открыто с нижней подводкой к приборам. В квартире предусматривается система первичного пожаротушения в соответствии с п.7.4.5 СП 54.13330.2016 «Здания жилые многоквартирные».

- 3. Санитарно-техническое переустройство помещений необходимо произвести без изменения проектного положения существующих стояков канализации, холодного и горячего водоснабжения.
- 4. Канализация хозяйственно-бытовая co сбросом существующие стояки. Трубопроводы канализации прокладываются полиэтиленовых труб Ø50 и Ø100мм по ГОСТ 22689-2014. Прокладку канализации К устанавливаемым санитарно-техническим приборам осуществлять согласно СП 73.13330.2016 «Внутренние санитарно-технические системы зданий», от точки врезки в стояк с повышением по уклону $\angle 0,02$ для труб Ø100мм и ∠0,03 для труб Ø50мм в сторону санитарно-технических Прямые углы скруглить с помощью 2-х отводов Канализационные И водопроводные трубы проложить последующей возможной зашивкой их в короб из несгораемых материалов. Доступ к трубам следует обеспечить при помощи декоративных съемных

					30.06.2021
Изм.	Кол.уч.	Лист	№док.	Подпись	Дата

Проект переустройства/перепланировки квартиры №10

Адрес: г.Москва, б-р Красногвардейский, д.15, стр.2, кв.10

Лист 6.1

Тодп. и дата

Взам. инв.№

Инв .№ дубл.

Тодп. и дата

нв .№ подл.

Электрооборудование

При оснащении помещения электроприборами необходимо, чтобы их суммарная потребляемая мощность (кВт) не превышала установленную мощность. Выделенная на квартиру мощность составляет 18 кВт. Система электрооборудования санузла должна обеспечивать электробезопасность.

- 5. При выполнении электромонтажных работ недопустимо уменьшение сечения электропроводов. Сеть электроосвещения рекомендуется выполнять проводом ВВГнг (ВВГнг-LS, ВВГнг (а), ВВГнг(а)-LS). При необходимости перенос электророзеток и выключателей выполнять по месту.
- 6. Все металлические нетоковедущие части электрооборудования, не находящиеся под напряжением, должны быть занулены нулевым защитным проводником РЕ (см. ПУЭ п.7.1.68).
- 7. Все оборудование: щиты, распаечные коробки, кабели должны быть промаркированы (ПУЭ п.4.1.3, 3.1.7,3.4.9; п.3.104-3.106 СП 76.13330.2016)
- 8. Монтаж сетей эл. освещения и эл. оборудования выполнить в соответствии с гл.2.1; 7.1 ПУЭ.
- 9. Электропроводки, выполненные в трубах, коробах, которые проходят через элементы конструкций здания, должны иметь внутреннее уплотнение, обеспечивающее ту же огнестойкость что и соответствующие элементы конструкций здания. Равным образом они должны быть загерметизированы снаружи (ГОСТ Р 50571.5.52-2011).
- 10. Штробить несущие стены и плиты перекрытий под скрытую проводку 10.11 соответствии cΠ. приложения постановления октября 2011 г. №508-ПП. 25 Москвы OT слаботочных электросетей, радио, телефона и телевидения вести в подготовке пола, а также с использованием электротехнического плинтуса, конструкций легких перегородок и подвесных потолков, обеспечивающих сменяемость разводки. В случае нарушения пожарной сигнализации необходимо восстановление.

						30.06.2021
	Изм.	Кол.уч.	Лист	№док.	Подпись	Дата
_						

Іолп. и дата

Взам. инв.№

Инв .№ дубл.

Проект переустройства/перепланировки квартиры №10 Адрес: г.Москва, б-р Красногвардейский, д.15, стр.2, кв.10 Лист 6.2

Противопожарные мероприятия и требования

- 1. До начала производства работ по разборке перегородок выполнить охранные мероприятия по защите перекрытия уложить на пол дощатый настил из двух слоев досок толщиной 40мм;
- 2. Разборку перегородок выполнить участками 0,3х0,3м без обрушения их на пол и складировать на подмостки;
- 3. Во избежании возгорания горючих (токсичных) строительных материалов и конструкций в период производства строительных работ при перепланировке квартиры необходимо:
 - 3.1. Назначить ответственного за пожарную безопасность в ремонтируемой квартире;
 - 3.2. Запретить курение на объекте при проведении работ;
 - 3.3. На путях эвакуации из помещения (у наружных дверей) установить два огнетушителя;
 - 3.4. Временное складирование строительных материалов, изделий, оборудования и мебели категорически запрещается размещать на путях эвакуации, как в квартире, так и на лестничных клетках;
 - 3.5. Максимально исключить электрогазосварочные работы, заменив их креплениями на резьбе, болтах, дюбелях, скрутках и пр;
 - 3.6. Сварочные работы, которые невозможно исключить по технологии производства строительных работ, выполнять на несгораемых полах с применением несгораемых экранов при открытых дверях и окнах;
 - 3.7. Сварочные работы должны вести только аттестованные специалисты;
 - 3.8. Временную проводку выполнять в пожаробезопасном исполнении с надлежащим креплением;
 - 3.9. Во время проведения работ проживание строителей в квартире запрещается;
 - 3.10. Запрещается хранение баллонов с газом, используемых при производстве работ;

Инв .№ подл. Подп. и дата Инв .№ дубл. Взам. инв.№ Подп. и дата

| 30,06,2021 | Изм. Кол.уч. Лист №док Подпись Дата

Проект переустройства/перепланировки квартиры №10 Адрес: г.Москва, б-р Красногвардейский, д.15, стр.2, кв.10

7.1

Лист

- 4. При эксплуатации помещения (после переустройства) их необходимо оборудовать первичными средствами пожаротушения;
- 5. Согласно СП 54.13330.2016 п. 7.3.3, помещения (кроме санузлов, ванных комнат, душевых, постирочных, саун) следует оборудовать автономными дымовыми пожарными извещателями, соответствующими требованиям НПБ 66-97;
- 6.Согласно СП 54.13330.2016 п. 7.4.5, на сети хозяйственно-питьевого водопровода следует предусматривать отдельный кран для присоединения шланга, оборудованного распылителем, для использования его в качестве первичного устройства пожаротушения для ликвидации очага возгорания в квартире. Длина шланга должна обеспечить возможность подачи воды в любую точку квартиры.
- 7.Все виды работ необходимо производить согласно требованиям СП 112.13330.2011 «Пожарная безопасность зданий и сооружений» и Постановления Правительства РФ от 25.04.2012 № 390.
- 8.Внутренние электрические сети должны оборудоваться устройствами защитного отключения (УЗО) согласно ПУЭ (п. 7.3.5 СП 54.13330.2016);
- 9. Пожарная безопасность обеспечивается применением проектируемых строительных конструкций с регламентируемым пределом распространения огня по этим конструкциям, соответствующих II степени огнестойкости здания.

Инв .№ подл. Подп. и дата Инв .№ дубл. Взам. инв. № Подп. и да

					30.06.2021
Изм.	Кол.уч.	Лист	№док.	Подпись	Дата

Согласно проекту производится перепланировка и переустройство квартиры без изменения функционального назначения помещения. Создание строительных площадок проектом не предусмотрено.

Качество производства ремонтно-строительных работ при проведении переустройства и перепланировки должно регламентироваться в строгом соответствии с действующим порядком переустройства и перепланировки квартир в жилых домах на территории Российской Федерации и требованиями СП 51.13330.2011 «Защита от шума».

Для минимизации шумового воздействия в процессе проведения ремонтно-строительных работ необходимо соблюдать следующие организационные мероприятия:

- 1. Работы производить только в дневное время в период, регламентированный законодательством города. В ночное время, а также в воскресенье проведение шумных работ необходимо исключить.
- 2.В технологии производства работ необходимо предусмотреть мероприятия, минимизирующие время работы с инструментом, имеющим повышенную вибро-ударную активность (перфораторы, дрели и т.п.).
- 3. При работах по устройству послойной конструкции пола (в том числе и звукоизоляции) необходимо проводить авторский надзор составлением актов на скрытые работы (Договор на осуществление авторского надзора представлен на странице 3). Согласно 51.13330.2011 «Защита от шума» п.9.11, пол на звукоизоляционном слое (прокладках) не должен иметь жестких связей (звуковых мостиков) с несущей частью перекрытия, стенами и другими конструкциями здания, т.е. должен быть «плавающим». Плинтусы или галтели следует крепить только к полу или только к стене.
- 4. При возможности приостанавливать работы в «тихие часы», если таковые рекомендуют соблюдать управляющие компании.
- 5. Работы начинать только после оформления разрешительной документации в установленном порядке.

					30.06.2021	
					·	
Изм.	Кол.уч.	Лист	№док.	Подпись	Дата	

14

Экспликация помещений квартиры до перепланировки


2		Характеристики комнат	Об	щая площа	дь
Этаж	№ комн.	и помещений	Основная (жилая)	Вспом.	лоджии, балконы, прочее
3	1	Жилая изолированная	14,0		
	1a	Лоджия			1,3
	2	Жилая изолированная	17,3		
	3	Кухня		13,1	
	4	Санузел		3,3	
	5	Санузел		4,0	
	6	Коридор		15,6	
	7	Шкаф встроенный		0,5	
	8	Шкаф встроенный		0,6	
	Итог	о по квартире:	31,3	37,1	
	Оби	цая площадь:	68	,4	1,3

Примечания:

- экспликация помещений согласно инвентаризационным планам ТБТИ.

						Заказчик: Собственник квартиры	Заказ № 082.21-21/ПП+КР			
Изм.	Кол.уч.	Лист	№док.	Подпись	Дата	Адрес: г.Москва, б-р Красногварде	ейский, д	ц.15, стр	.2, кв.10	
Должі	жность Фамилия				Проект переустройства/перепланировки-	Стадия	Лист	Листов		
ГИП		Замяти	н Д.А.		30.06.2021	троскт персустроиства перстыанировки квартиры №10	П	10	35	
Инженер		женер Кашапов М.Р. 30.06.2021		30.06.2021	Экспликация помещений квартиры до перепланировки		000 «	АПМ-1»		

План демонтируемых и вновь возводимых конструкций в комнатах квартиры

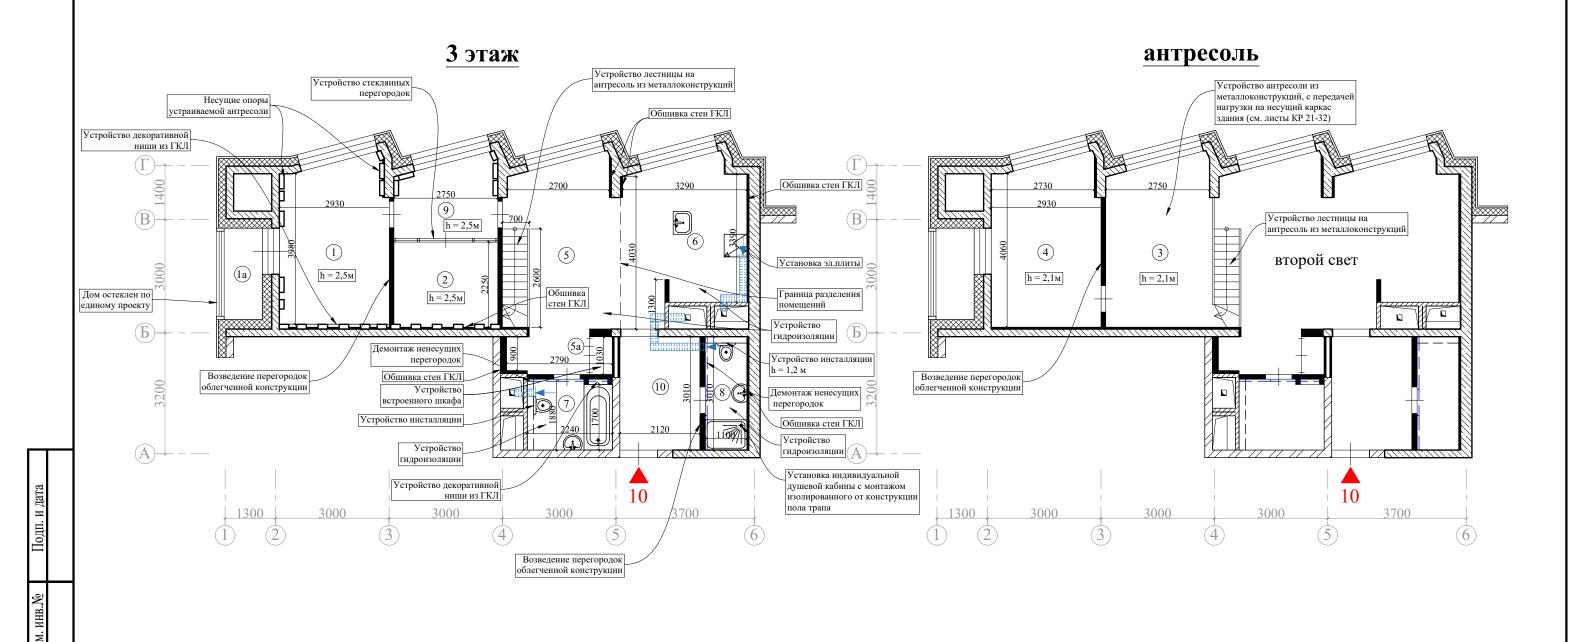

Масштаб 1:100

Условные обозначения:


_ __ - демонтируемые перегородки (ненесущие);


- проектируемые перегородки. ======= - проектируемые вент.короба. Примечания:

- высота помещений в квартире 4,90м;
- высота помещении в квартире 4,90м, схему гидроизоляции санузла смотреть на листе 16;
- схему подключение сантех. приборов смотреть на листе 17;
- схема монтажа перегородок смотреть на листах 18-19;
- все размеры уточняются после обмеров ТБТИ .

						Заказчик: Собственник квартиры	Заказ №	082.21-2	21/ПП+КР						
Изм.	Кол.уч.	Лист	№док	Подпись	Дата	Адрес: г.Москва, б-р Красногвардо	ейский, д	ц.15, стр	.2, кв.10						
Долж	ность	ость Фамилия Замятин Д.А.		сть Фамилия	Фамили	Фамил	Фами.	ь Фами	ілия			Проект переустройства/перепланировки	Стадия	Лист	Листов
ГИП					30.06.2021	проект переустроиства/перепланировки квартиры №10	П	11.1	35						
Инженер		Кашапо	в М.Р.		30.06.2021	План демонтируемых и вновь возводимых конструкций в комнатах квартиры		000 «	«АПМ-1»						

План помещений квартиры после перепланировки

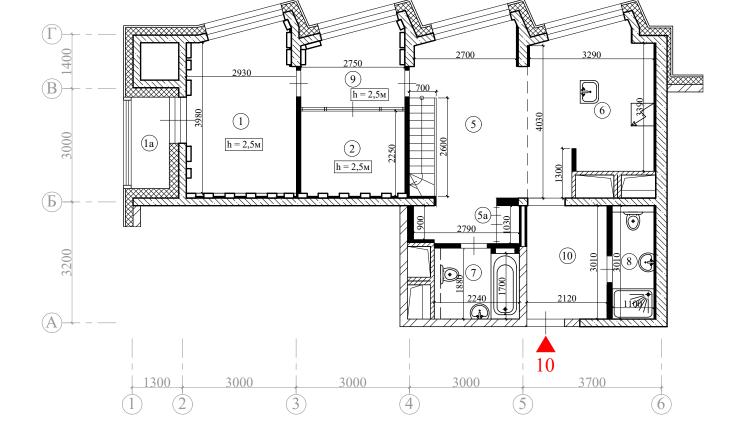

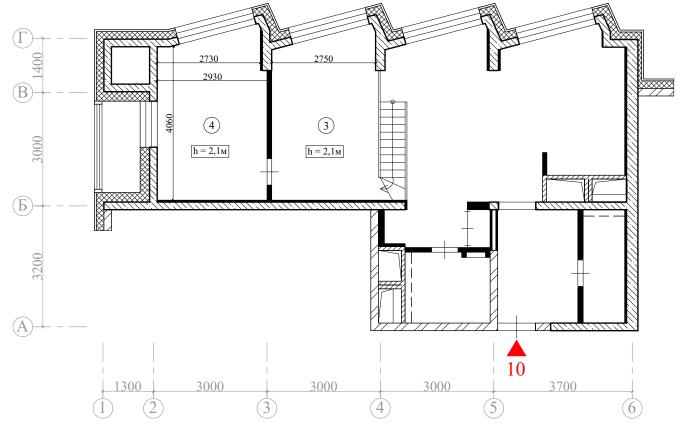

Примечания:

- 1. Нумерация и обозначения осей на плане приняты согласно техническому заключению №Ц-Ф1-ПН-0592-2021 от 11.05.2021, выполненного ГБУ «Экспертный центр».
- 2. Высота помещений в квартире 4,90м.

						Заказчик: Собственник квартиры	Заказ №	082.21-2	21/ПП+КР	
Изм.	Кол.уч	Лист	№док	Подпись	Дата	Адрес: г.Москва, б-р Красногвардейский, д.15, стр.2, кв.10				
Должность		Фамилия			Продет параустройства/паранналивария	Стадия	Лист	Листов		
ГИП	ГИП Замятин		н Д.А.		30.06.2021	Проект переустройства/перепланировки квартиры №10	П	11.2	35	
Инженер		Кашапов М.Р.		30.06.2021	План помещений квартиры после перепланировки		000 «	«АПМ-1»		


Экспликация помещений квартиры после перепланировки


		Характеристики комнат	O	бщая площа	дь
Этаж	№ комн.	и помещений	Основная (жилая)	Вспом.	лоджии, балконы, прочее
3	1	Спальня	12,2		
3	1a	Лоджия			1,3
3	2	Гардеробная		6,2	
антр.	3	Кабинет		12,2	
антр.	4	Кабинет		12,5	
3	5	Холл		13,9	
3	5a	Шкаф встроенный		0,6	
3	6	Кухня		12,8	
3	7	Сан. узел совмещённый		4,1	
3	8	Сан. узел совмещённый		3,1	
3	9	Коридор		5,5	
3	10	Коридор		6,4	
	Итог	о по квартире:	12,2	77,3	
	Оби	цая площадь:	89	,5	1,3

Примечания:

-все площади уточняются после обмеров ТБТИ.

		ТОЩ	ДП ў	10 1111110	1071 1	ioene comepos isini.					
						Заказчик: Собственник квартиры Заказ № 082.21-21/ПП+					
Изм.	Кол.уч.	Лист	№док.	Подпись	Дата	Адрес: г.Москва, б-р Красногварде	ейский, д	ц.15, стр	.2, кв.10		
Должі	ность	сть Фамилия				Проект переустройства/перепланировки	Стадия	Лист	Листов		
ГИП		Замяти	н Д.А.		30.06.2021	троскт персустроиства персиланировки квартиры №10	П	12	35		
Инженер		Кашапов М.Р. 30.06		30.06.2021	Экспликация помещений квартиры после перепланировки		000 «	«АПМ-1»			

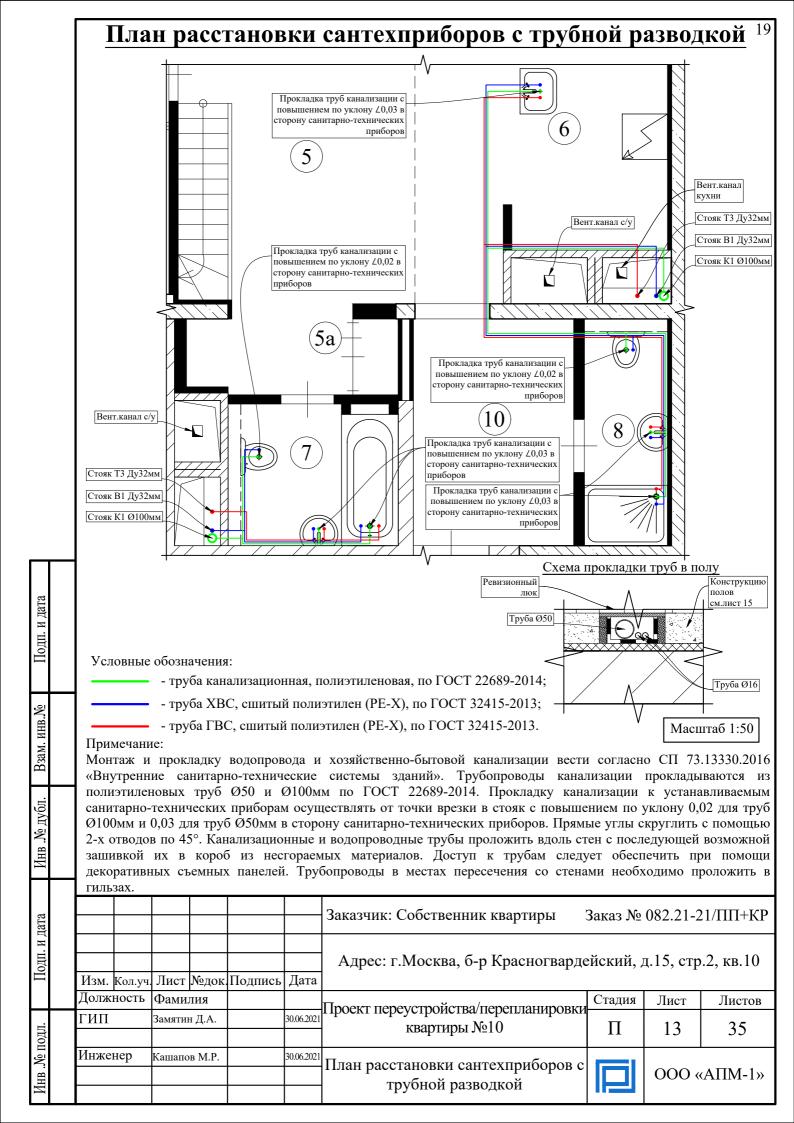

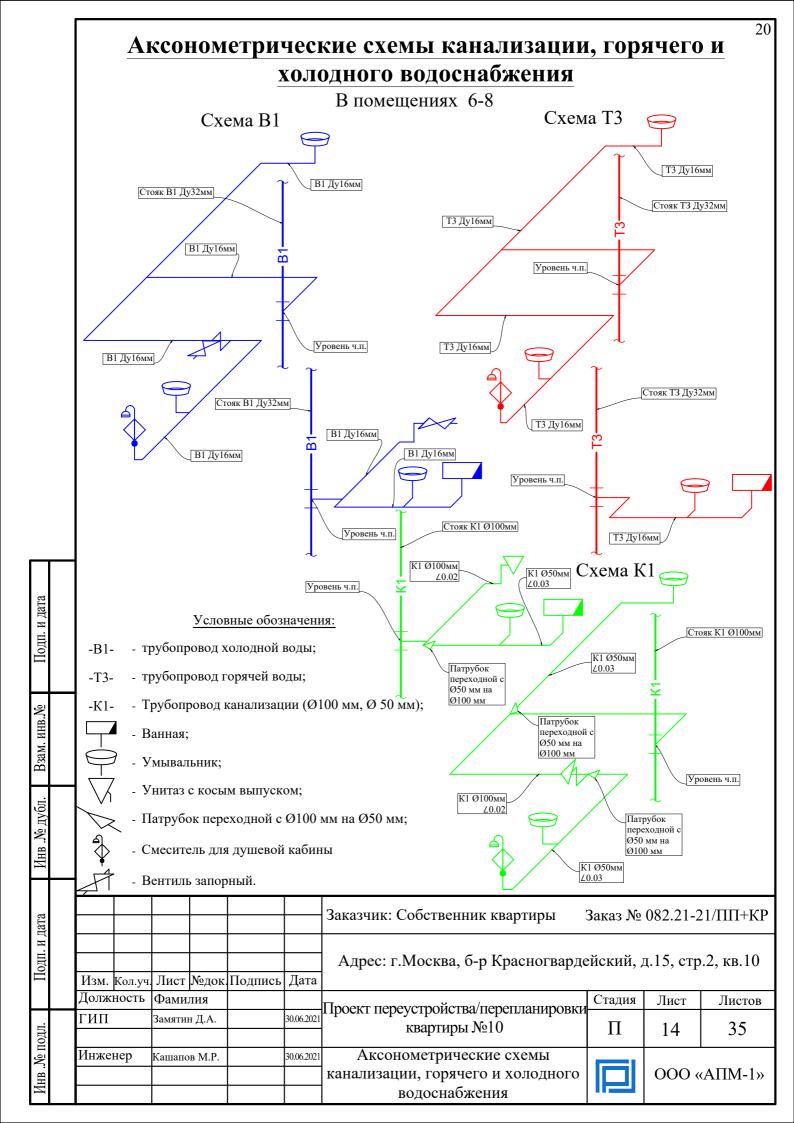

21	
е и др.)	
XT» - 2 мм	
<Τ» - 2 мм	
не менее одит как несением	
струкции к стенам гия пола	
быть на отделены	
/ПП+КР	
2, кв.10	
Листов 35	
ЛПМ-1 ≫	

		Экспликация полов
3.0	 ~	П

			<u>'</u>				
№ Тип помещ. пола		Схема пола или тип пола по серии	Данные элементов пола (наименование, толщина, основание и др.)				
1-4,5a	Ι		Ламинат - 10 мм Упругая прокладка (вспененный полиэтилен) - 3 мм Армированная цементно-песчаная стяжка - 62 мм Звукоизоляция «Шуманет 100 Комби» - 5 мм Монолитное железобетонное перекрытие				
9,10	II		Керамогранитная плитка на полимерцементном растворе - 12 мм Армированная цементно-песчаная стяжка - 63мм Звукоизоляция «Шуманет 100 Комби» - 5 мм Монолитное железобетонное перекрытие				
6-8 (с устр-ом порожка в с/у 15-20мм)	III		Керамогранитная плитка на полимерцементном растворе - 12 мм Обмазочная гидроизоляция «КНАУФ-ФЛЭХЕНДИХТ» - 2 мм Армированная цементно-песчаная стяжка - 61 мм Звукоизоляция «Шуманет 100 Комби» - 5 мм Монолитное железобетонное перекрытие				
5	IV		Ламинат - 10 мм Упругая прокладка (вспененный полиэтилен) - 3 мм Обмазочная гидроизоляция «КНАУФ-ФЛЭХЕНДИХТ» - 2 мм Армированная цементно-песчаная стяжка - 60 мм Звукоизоляция «Шуманет 100 Комби» - 5 мм Монолитное железобетонное перекрытие				

Примечания:


Взам. инв.№

Инв .№ дубл.

- 1. Гидроизоляцию «мокрых» помещений выполнять путем нанесения обмазочной гидроизоляции не менее чем в один слой (п.7.4 СП 29.13330.2011 «Полы»). Обмазочная гидроизоляция универсальная, подходит как для гипсокартонных материалов, так и для бетона, поставляется готовой к использованию. Перед нанесением поверхность не нуждается в обработке.
- 2. Гидроизоляция от проникания сточных вод и других жидкостей должна быть непрерывной в конструкции пола и стенках, а также в местах перехода пола к этим конструкциям. В местах примыкания пола к стенам гидроизоляция должна быть непрерывной на высоту не менее 200 мм от уровня покрытия пола (п.7.2 СП 29.13330.2011 «Полы»).
- 3. Согласно п. 4.8 СП 29.13330.2011 «Полы», уровень пола в туалетных и ванных комнатах должен быть на 15-20 мм ниже уровня пола в смежных помещения, либо полы в этих помещениях должны быть отделены порогом не менее 15-20мм.

						Заказчик: Собственник квартиры	Заказ №	082.21-2	21/ПП+КР	
Изм.	Кол.уч.	Лист	№док	Подпись	Дата	Адрес: г.Москва, б-р Красногвардо	ейский, д	ц.15, стр	о.2, кв.10	
Должность		ть Фамили				Проект переустройства/перепланировки	Стадия	Лист	Листов	
ГИП		Замятин Д.А.		Замятин Д.А. 30.06.2021 Кашапов М.Р. 30.06.2021		30.06.2021	квартиры №10	П	15	35
Инже	нер		30.06.2021			Экспликация полов		000 «	«AΠM-1»	

Схема гидроизоляции санузлов

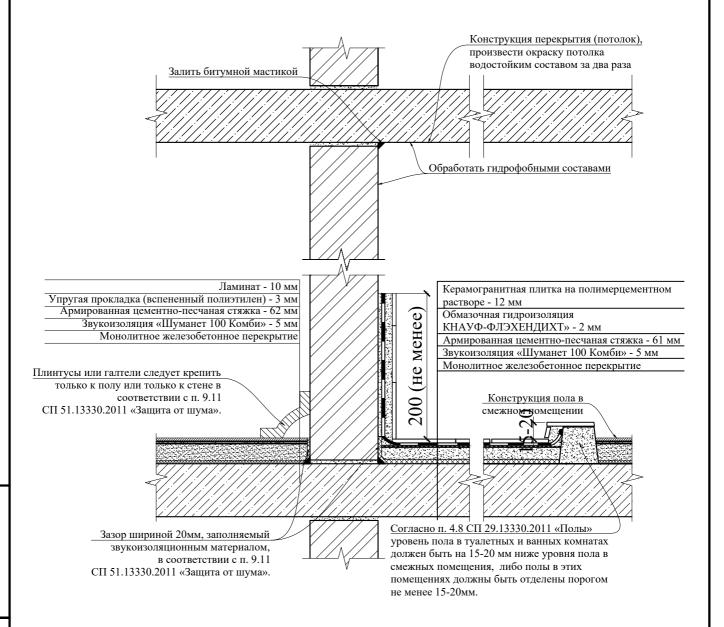

При устройстве полов в зонах с мокрыми процессами:

1. Обратить особое внимание на гидроизоляцию пола;

Взам. инв..]

.Ne av611

Œ.


- 2. Произвести обмазку стыка между плитой перекрытия и стенами;
- 3. Произвести обмазку потолка водостойким составом за 2 раза;
- 4. Согласно п. 4.8 СП 29.13330.2011 «Полы», уровень пола в туалетных и ванных комнатах должен быть на 20 мм ниже уровня пола в смежных помещения, либо полы в этих помещениях должны быть отделены порогом не менее 15-20 мм;
- 5. При выполнении работ по устройству гидроизоляции пола санузла и шумо(звуко) изоляции полов проводить авторский надзор с составлением Актов на скрытые работы (Договор на осуществление авторского надзора представлен на странице 3).

				-		•				
						Заказчик: Собственник квартиры	Заказ №	082.21-2	21/ПП+КР	
Изм.	Кол.уч	Лист	№док	Подпись	Дата	Адрес: г.Москва, б-р Красногварде	ейский, д	ц.15, стр	.2, кв.10	
Долж	ность	Фами	лия			Проект переустройства/перепланировки	Стадия	Лист	Листов	
ГИП		Замяти	н Д.А.		30.06.2021	троскт персустроиства перстыанировки квартиры №10	П	16	35	
Инже	нер	Кашапов М.Р.		Кашапов М.Р. 30.06.2021		30.06.2021	Схема гидроизоляции санузлов	ООО «АПМ-1»		«АПМ-1»

185

Чаша унитаза

Схема устройства инсталляции для унитаза

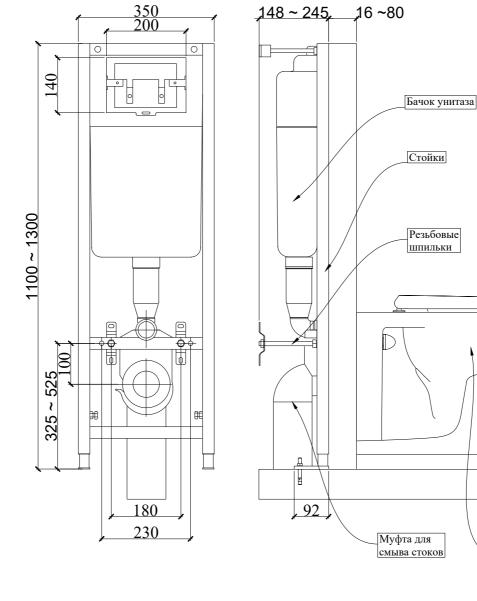


Іодп. и дата


Взам. инв.№


Инв .№ дубл.


Инв .№ подл.


						Заказчик: Собственник квартиры	ик: Собственник квартиры Заказ № 082.21-21/ПП+К						
Изм.	Кол.уч.	Лист	№док.	Подпись	Дата	Адрес: г.Москва, б-р Красногварде	ейский, д	ц.15, стр	.2, кв.10				
Должі	лжность Фамилия		лия			Проект переустройства/перепланировки	Стадия	Лист	Листов				
ГИП		Замятин Д.А.		Замятин Д.А.		Замятин Д.А. 30.06.2021 квартиры №10		П	17.1	35			
Инженер		Кашапов М.Р.		Кашапов М.Р.		іженер Кашапов М.Р.			30.06.2021	Схема устройства инсталляции для унитаза		000 «	«АПМ-1»

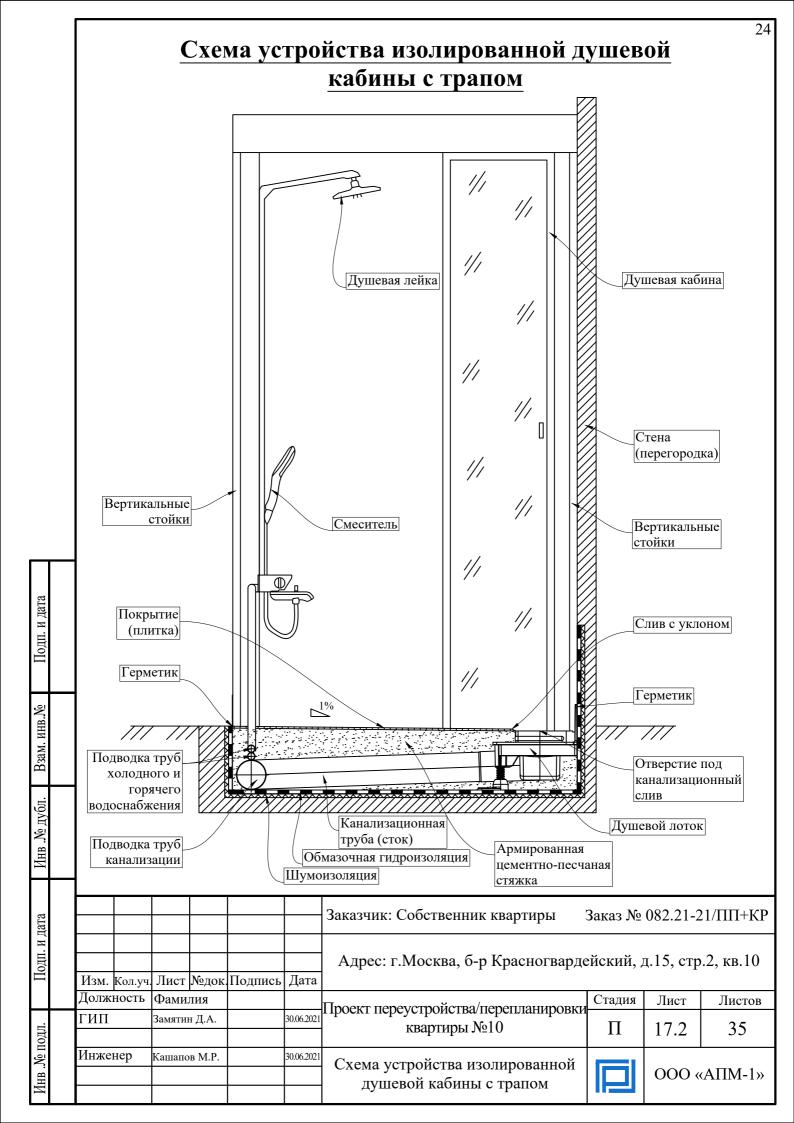


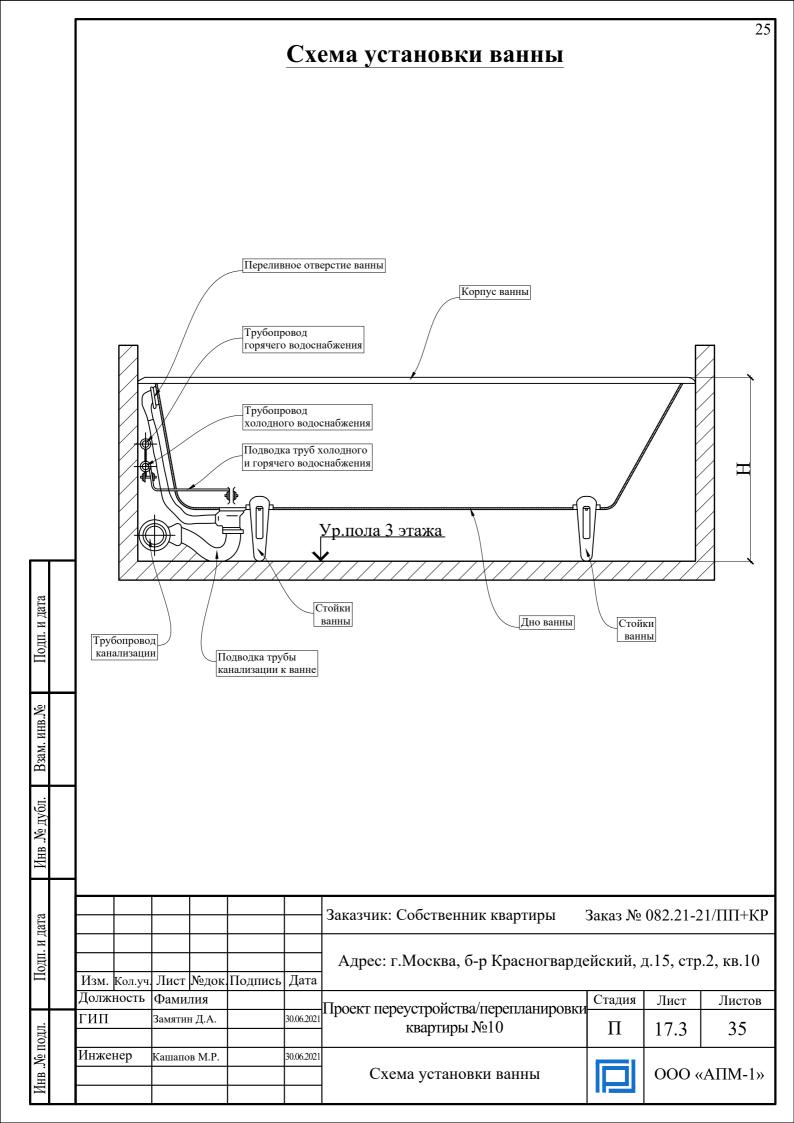


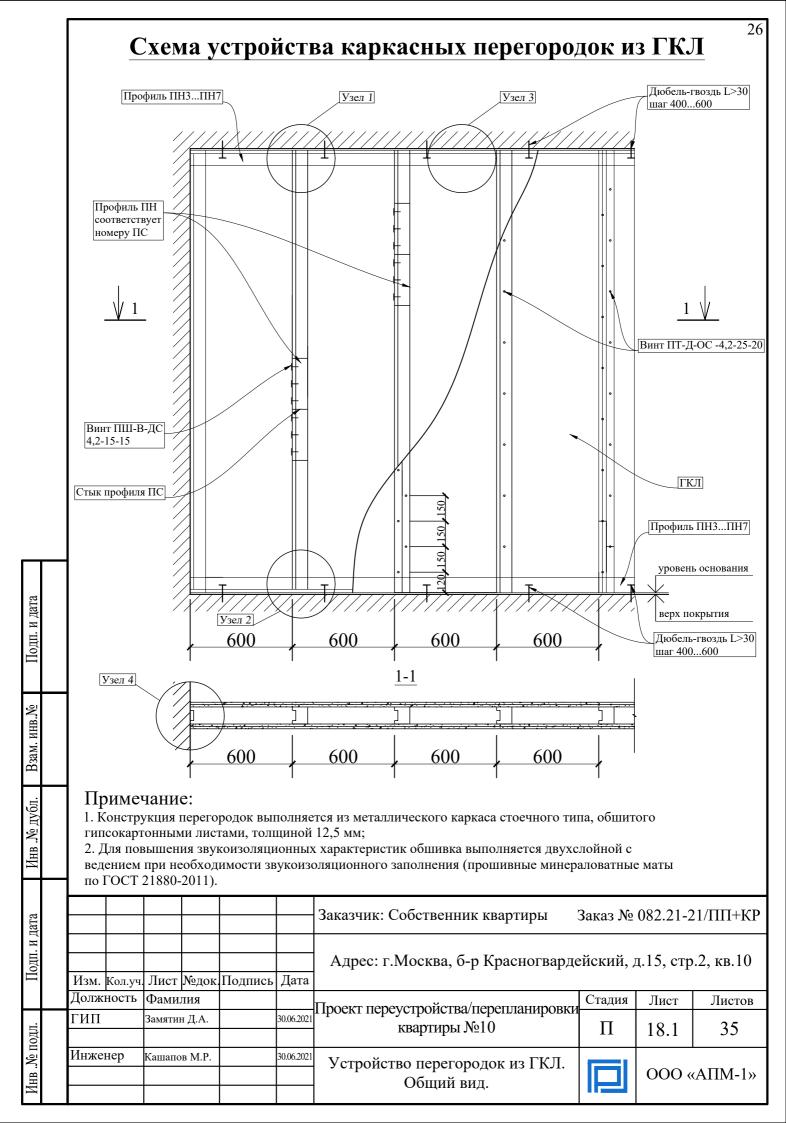


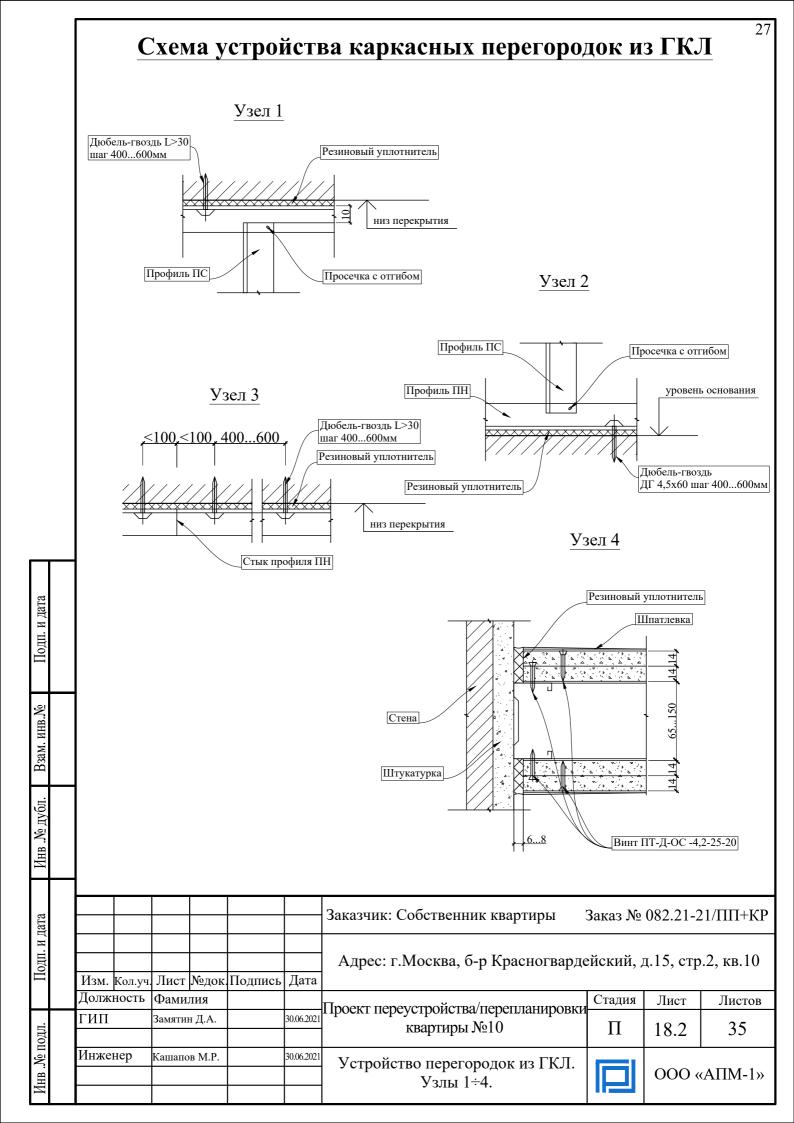

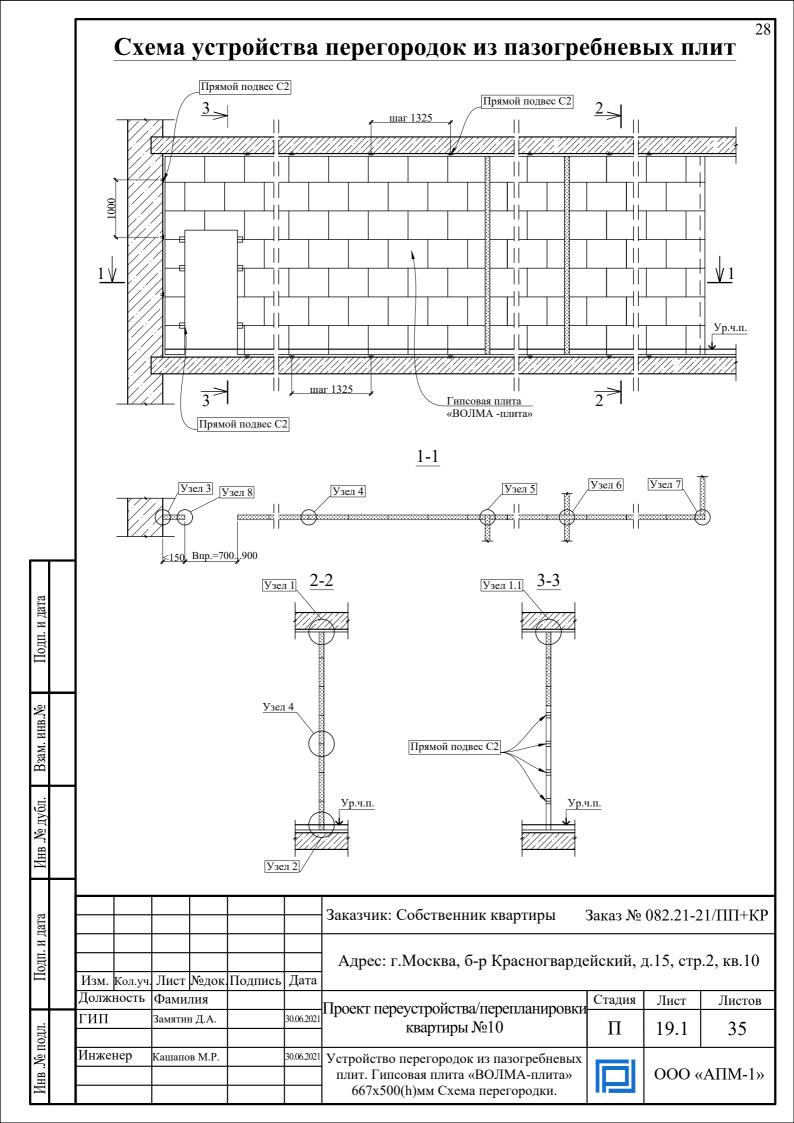

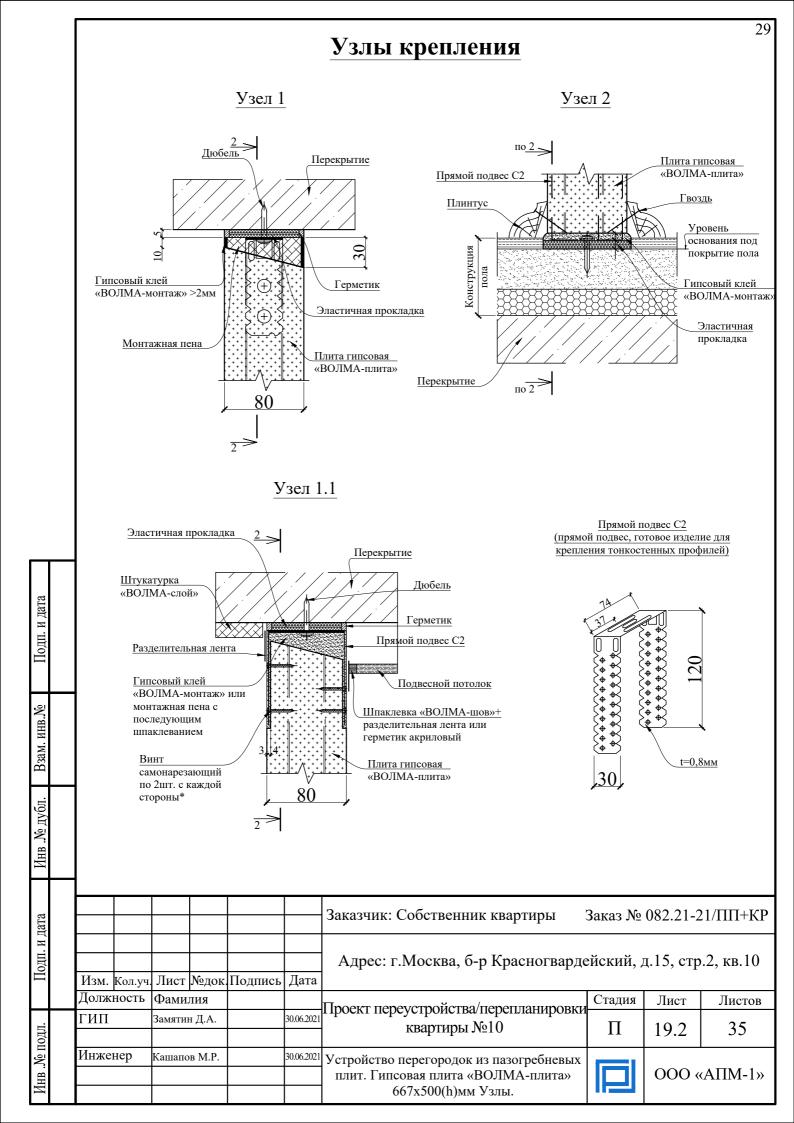


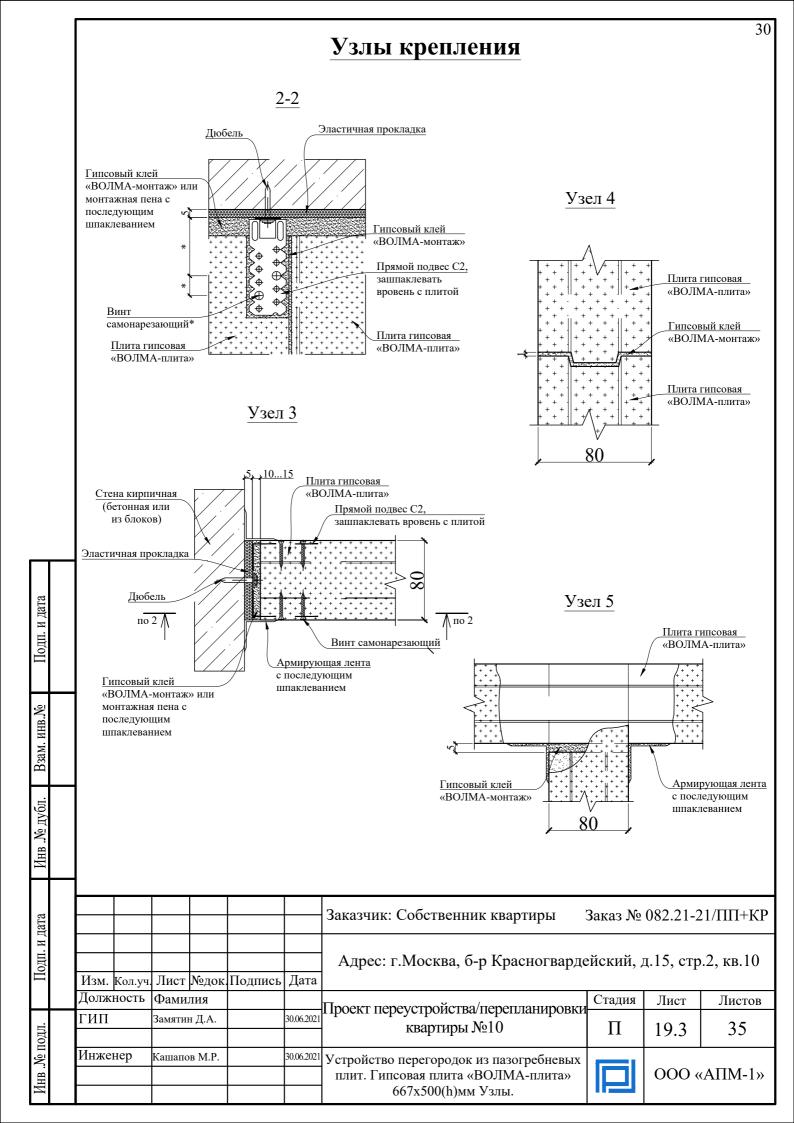

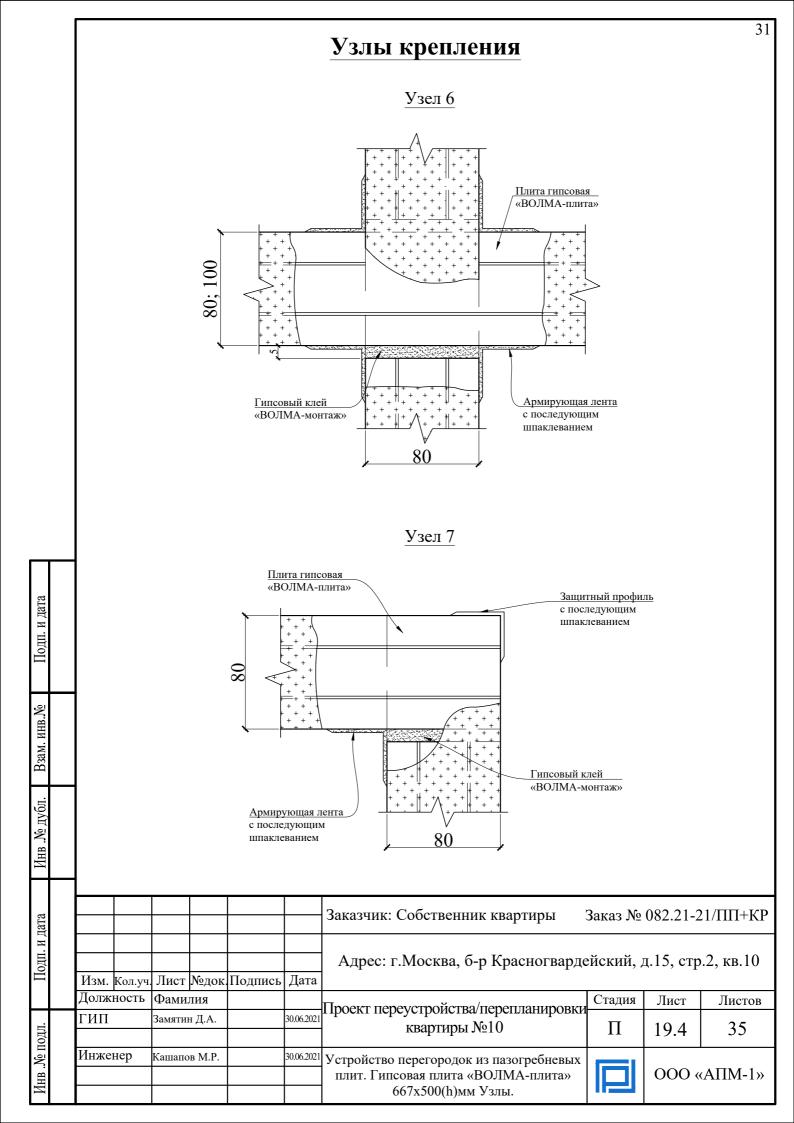


Узлы крепления

Узел 8

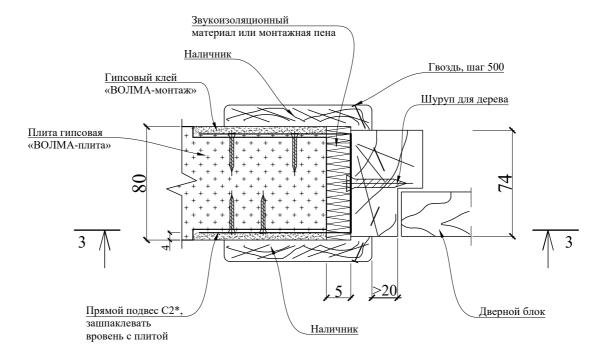

3-3

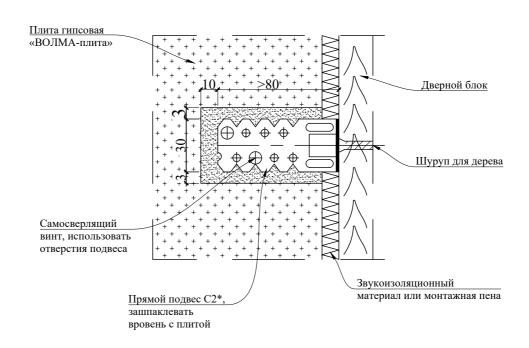

Взам. инв.№

Инв .№ дубл.

* Прямой подвес С2 - см. лист 18.1. Согнуть в середине по месту, концы зашпаклевать.

						Заказчик: Собственник квартиры Заказ № 082.21-21/Г							
Изм.	Кол.уч.	Лист	№док	Подпись	Дата	Адрес: г.Москва, б-р Красногварде	ейский, д	д.15, стр	.2, кв.10				
Долж	ность	Фамилия				Проект переустройства/перепланировки	Стадия	Лист	Листов				
ГИП		Замятин Д.А.			30.06.2021	троскт персустроиства перстианировки квартиры №10	П	19.5	35				
Инже	нер	Кашапов М.Р.			30.06.2021	Устройство перегородок из пазогребневых плит. Гипсовая плита «ВОЛМА-плита» 667х500(h)мм Узлы.		000 «	AΠM-1»				

Узел 2


Стойка узкая

Нащельник

узкий

600 600 600 700 600

Схема устройства стеклянных перегородок

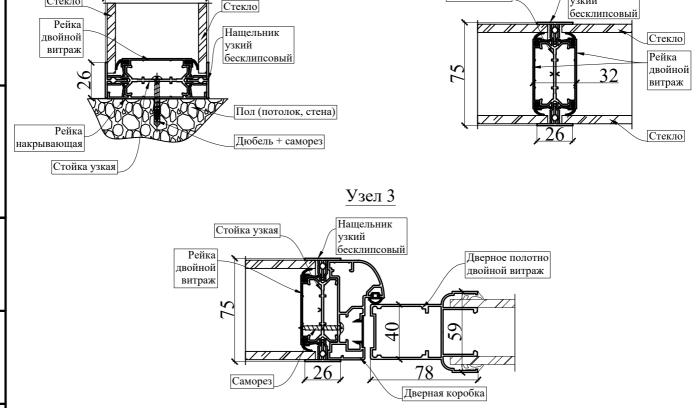

Узел 1

Стекло

Іодп. и дата

Взам. инв.№

Инв .№ дубл.

Подп. и дата

Инв .№ подл.

_												
E							Заказчик: Собственник квартиры	Заказ №	082.21-2	1/ПП+КР		
	Изм.	Кол.уч.	Лист	№док.	Подпись	Дата	Адрес: г.Москва, б-р Красногварде	ейский, д	ц.15, стр	.2, кв.10		
)	Должность		ть Фамилия		Фамилия				Проект переустройства/перепланировки	Стадия	Лист	Листов
I	ГИП		Замятиі	н Д.А.		30.06.2021	квартиры №10	П	19.6	35		
Инженер		Кашапов М.Р.		Сашапов М.Р. 3		Устройство стеклянных перегородок. Общий вид. Узлы 1÷3		ООО «АПМ-1»				

Сбор нагрузок при проектировании новых покрытий полов

1. Тип пола І

Наименование нагрузки	Толщина слоя, b (м)	Удельный вес, γ (кг/м ³)	q _н , кг/м²	k	q_p , кг/м ²
Ламинат	0,010	550	5,5	1,3	7,2
Упругая прокладка (вспененный полиэтилен)	0,003	50	0,2	1,1	0,2
Армированная цементно-песчаная стяжка	0,062	1200	74,4	1,3	96,7
Звукоизоляция - «Шуманет 100 Комби»	0,005	550	2,8	1,3	3,6
Перегородки из облегченных материалов	-	-	70	1,1	77,0
Полезная нагрузка	-	-	150	1,3	195,0
Итого	0,0800		302,8000		379,6

Нагрузка на монолитное железобетонное перекрытие в помещениях с типом пола I составляет 379.6 кг/м², что меньше расчетной нагрузки на монолитное железобетонное перекрытие, равной 600кг/м² сверх собственного веса.

2. Тип пола II

Инв .№ дубл.

Наименование нагрузки	Толщина слоя, b (м)	Удельный вес, $\gamma (\kappa \Gamma/M^3)$	$q_{\rm H}$, кг/м ²	k	q_p , кг/м ²
Керамогранитная плитка на полимерцементном растворе	0,012	2400	28,8	1,3	37,4
Армированная цементно-песчаная стяжка	0,063	1200	75,6	1,3	98,3
Звукоизоляция - «Шуманет 100 Комби»	0,005	550	2,8	1,3	3,6
Перегородки из облегченных материалов	ı	ı	70	1,1	77,0
Полезная нагрузка	-	-	150	1,3	195,0
Итого	0,0800		327,1500		411,3

Нагрузка на монолитное железобетонное перекрытие в помещениях с типом пола II составляет 411.3 кг/м², что меньше расчетной нагрузки на монолитное железобетонное перекрытие , равной 600кг/м² сверх собственного веса.

							Заказчик: Собственник квартиры	Заказ №	082.21-2	21/ПП+КР
	Изм.	Кол.уч.	Лист	№док.	Подпись	Дата	Адрес: г.Москва, б-р Красногварде	ейский, д	ц.15, стр	.2, кв.10
	Долж	ность	Фами	лия			Проект переустройства/перепланировки	Стадия	Лист	Листов
ŀ	ГИП		Замяти	н Д.А.		30.06.2021	квартиры №10	П	20.1	35
	Инженер		Кашапов М.Р.		30.06.2021	Сбор нагрузок при проектировании новых покрытий полов		ООО «АПМ-1»		

Наименование нагрузки	Толщина слоя, b (м)	Удельный вес, γ (кг/м ³)	q _н , кг/м ²	k	q _p , кг/м²
Серамогранитная плитка на полимерцементном растворе	0,012	2400	28,8	1,3	37,4
Обмазочная гидроизоляция КНАУФ-ФЛЭХЕНДИХТ» 2 слоя	0,002	600	1,2	1,3	1,6
рмированная цементно-песчаная тяжка	0,061	1200	73,2	1,3	95,2
вукоизоляция - «Шуманет 100 омби»	0,005	550	2,8	1,3	3,6
ерегородки из облегченных атериалов	-	-	70	1,1	77,0
олезная нагрузка	-	-	150	1,3	195,0
Итого	0,0800		325,9500		409,7
Нагрузка на монолитное жел оставляет 409.7 кг/м², что мен верекрытие, равной 600кг/м² (4. Тип пола IV	ньше расчетной	і́ нагрузки на мо	мещениях с т онолитное же	типом по глезобето	ла III онное
оставляет 409.7 кг/m^2 , что менерекрытие, равной 600кг/m^2	ньше расчетной	і́ нагрузки на мо	мещениях с т онолитное же $q_{\rm H}, \kappa \Gamma/M^2$	гипом по глезобето к	ла III онное q _p , кг/м²
оставляет 409.7 кг/м², что менерекрытие, равной 600кг/м² об 4. Тип пола IV	ньше расчетной сверх собствен Толщина слоя,	й нагрузки на мо ного веса. Удельный вес,	онолитное же	елезобето	онное
оставляет 409.7 кг/м², что менерекрытие, равной 600кг/м² об 4. Тип пола IV Наименование нагрузки	ньше расчетной сверх собствен Толщина слоя, b (м)	й нагрузки на мо ного веса. Удельный вес, γ (кг/м³)	онолитное же q _н , кг/м²	к к	онное q _p , кг/м²
оставляет 409.7 кг/м², что менерекрытие, равной 600кг/м² об 4. Тип пола IV Наименование нагрузки Таминат Тпругая прокладка (вспененный олиэтилен) Томазочная гидроизоляция	ньше расчетной сверх собствен Толщина слоя, b (м) 0,010	й нагрузки на мо ного веса. Удельный вес, γ (кг/м³) 550	онолитное же q _н , кг/м ² 5,5	к 1,3	онное q _p , кг/м ² 7,2
оставляет 409.7 кг/м², что менерекрытие, равной 600кг/м² об 4. Тип пола IV Наименование нагрузки аминат пругая прокладка (вспененный олиэтилен) бмазочная гидроизоляция КНАУФ-ФЛЭХЕНДИХТ» 2 слоя прокрадная	ньше расчетной сверх собствен Толщина слоя, b (м) 0,010 0,003	й нагрузки на мо ного веса. Удельный вес,	онолитное же q _н , кг/м ² 5,5 0,2	k 1,3 1,1	q _p , кг/м ² 7,2 0,2
роставляет 409.7 кг/м², что менерекрытие, равной 600кг/м² об магрузки в магр	ньше расчетной сверх собствен Толщина слоя, b (м) 0,010 0,003 0,002	й нагрузки на мо ного веса. Удельный вес,	q _н , кг/м ² 5,5 0,2 1,2	k 1,3 1,1 1,3	q _p , кг/м² 7,2 0,2 1,6
оставляет 409.7 кг/м², что менерекрытие, равной 600кг/м² с 4. Тип пола IV Наименование нагрузки аминат пругая прокладка (вспененный олиэтилен) бмазочная гидроизоляция КНАУФ-ФЛЭХЕНДИХТ» 2 слоя прированная цементно-песчаная гяжка вукоизоляция - «Шуманет 100 омби» прегородки из облегченных	толщина слоя, b (м) 0,010 0,003 0,002 0,060	й нагрузки на мо ного веса. Удельный вес, γ (кг/м³) 550 50 600 1200	q _н , кг/м ² 5,5 0,2 1,2 72,0	k 1,3 1,1 1,3	q _p , кг/м ² 7,2 0,2 1,6 93,6
оставляет 409.7 кг/м², что менерекрытие, равной 600кг/м² об 4. Тип пола IV Наименование нагрузки Таминат Тиругая прокладка (вспененный	толщина слоя, b (м) 0,010 0,003 0,002 0,060	й нагрузки на мо ного веса. Удельный вес, γ (кг/м³) 550 50 600 1200	q _н , кг/м² 5,5 0,2 1,2 72,0 2,8	k 1,3 1,1 1,3 1,3	q _p , кг/м ² 7,2 0,2 1,6 93,6 3,6

Нагрузка на монолитное железобетонное перекрытие в помещениях с типом пола IV составляет $378.1~{\rm kr/m^2},$ что меньше расчетной нагрузки на монолитное железобетонное перекрытие , равной $600{\rm kr/m^2}$ сверх собственного веса.

Взам. инв.№

Инв .№ дубл.

						Заказчик: Собственник квартиры	Заказ №	082.21-2	21/ПП+КР
Изм.	Кол.уч.	Лист	№док.	Подпись	Дата	Адрес: г.Москва, б-р Красногварде	ейский, д	ц.15, стр	.2, кв.10
Долж	ность	Фами.	лия			Проект переустройства/перепланировки	Стадия	Лист	Листов
ГИП		Замятиі	н Д.А.		30.06.2021	троскт персустроиства перстыанировки квартиры №10	П	20.2	35
Инже	нер	Кашапо	в М.Р.		30.06.2021	Сбор нагрузок при проектировании новых покрытий полов		000 «	«АПМ-1»

Ведомость рабочих чертежей основного комплекта

Лист	Наименование	Примечание								
21	Общие данные.									
22.1-22.4	Расчетно-пояснительная записка.									
23	Схема устраиваемой антресоли. М1:100									
24	Схема расположения стоек антресоли. М1:100.									
25	Схема расположения балок антресоли. М1:100.									
26	Разрез 1-1. М1:50.									
27	Разрез 2-2. М1:50.									
28	Узлы 1 и 2.									
29	Узлы 3 и 4.									
30	Узлы 5 и 6.									
31	Узлы 7 и 8.									
32	Спецификация.									

Антикоррозионная защита

- 1. Защиту строительных конструкций производить в соответствии с СП 28.13330.2012 нанесением в два слоя эмали ПФ 115 по по двум слоям грунтовки Γ Ф-021.
- 2. Перед нанесением защитных покрытий поверхности строительных конструкций должны быть очищены до степени 3 в соответствии с требованиями ГОСТ 9.402-2004.
- 3. Качество лакокрасочных покрытий по внешнему виду должно соответствовать показателям V класса ГОСТ 9.402-2004.
- 4. Защиту монтажных соединений осуществлять эмалью $\Pi\Phi$ 115 в два слоя по 1 слоя грунта ВЛ-02\ГОСТ 112707-77\.
- 5. Колер для строительных конструкций согласовать с заказчиком.

Общие указания

- 1. Чертежи конструкций марки КР разработаны в соответствии с заданием на проектирование, действующими нормами, правилами и стандартами.
- 2. Стальные конструкции запроектированы на основании СНиП II-23-87 "Стальные конструкции",СП 20.133330.2011, СНиП 2.01.07-85* "Нагрузки и воздействия".
- 3. При производстве работ и изготовлении конструкций соблюдать требования нормативных документов по технике безопасности и безопасности по производству работ.
- 4. Сварочные работы производить в соответствие с требованиями нормативных документов.
- 5. Сварные швы выполнять электродами Э42.
- 6. Сварные швы выполнять с физическим контролем качества шва.
- 7. В процессе производства арматурных, сварочных, бетонных и др. работ следует строго соблюдать требования и указания СП 70.13330.2012.
- 8. Катет сварного шва kf принимать равным t, где t толщина наиболее тонкой из свариваемых деталей, но не менее 6мм.
- 9. Конструкции выполнять из стали С245.
- 10. Болтовые соединения выполнять на болтах точности В, классом по прочности не ниже 8.8, диаметром указанном в спецификации.

Огнезащита строительных конструкций.

1. Огнезащита строительных конструкций должна удовлетворять требованиям пункта 5.18* СНиП 21-01-97* "Пожарная безопасность зданий и сооружений".

						Заказчик: Собственник помещения	Заказ №	082.21-	21/ПП+КР	
Иэм	Колуш	Пист	Монок	Подпись	Лата	Адрес: г.Москва, б-р Красногвардейский, д.15, стр.2, кв				
		Фамил		Подпись	дата		Стадия	Лист	Листов	
ГИП		Замяти	ин Д.А.		30.06.2021	Проект переустройства/перепланировки квартиры №10	P	21	35	
Инже	нженер Кашапов М.Р.			30.06.2021	КР антресоли. Общие данные.		ООО «АПМ-1»			

1. Статический расчет

Нагрузки на расчетную схему принимались согласно СП 20.13330.2016 «Нагрузки и воздействия».

- Коэффициент надежности по ответственности 1,00;
- Степень огнестойкости нормальная;

В расчетной модели приложены следующие виды нагрузок: постоянные и кратковременные.

Вычисление равномерно-распределенной нагрузки.

№ п/п	Наименование	Нормативное значение, (кгс/м²)	Коэффициент надежности по нагрузке	Расчетное значение, (кгс/м²)
	Перекры	тие антресоли		
	Постоянная нагрузка			
	Металлические балки антресоли	50	1.05	52.5
	Фанера 20мм	14	1.3	18.2
	Паркетная доска 20мм	14	1.3	18.2
	Длит ельная нагрузка			
	Отделка потолка и подвесное оборудование	20	1.3	26
	Кратковременная нагрузка			
	Полезная для жилых квартир	150	1.3	195
	итого:	248		310

1. Расчет главной балки перекрытия антресоли пролетом 3,5м.

На главную балку приходится нагрузка от перекрытия антресоли с шириной грузовой полосы равной 1,4м. Следовательно линейно-распределенная нагрузка на одну балку будет равна:

$$q_1 = 1.4 \text{ x } 310 = 434 \text{ kg/m.s}.$$

Сталь: С245

Группа конструкций по приложению В СП 16.13330.2011 2

Коэффициент надежности по ответственности у = 1

Коэффициент надежности по ответственности (2-е предельное состояние) = 1

Коэффициент условий работы 1




Конструктивное решение

3.5

Загружение 1 - постоянное

Тип нагрузки Величина		Іна	Коэффициент включения собственного веса
длина = 3.5 м			
<u>m</u>	0.434	Т/м	

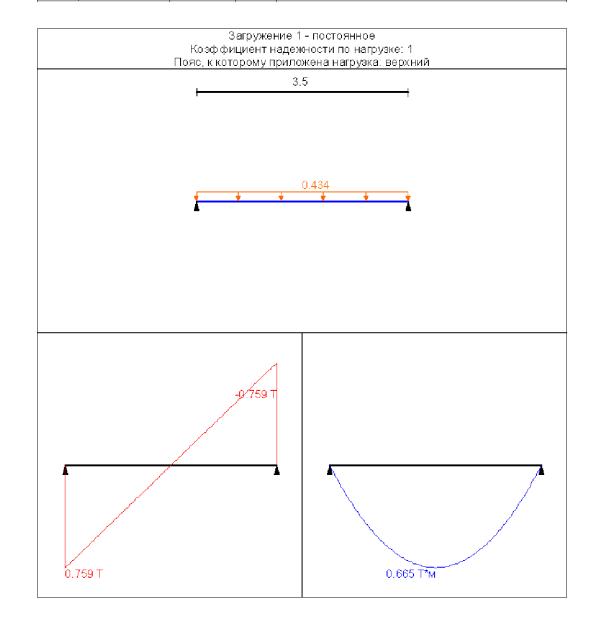

						Заказчик: Собственник помещения	Заказ №	2 082.21-	21/ПП+КР	
Изм.	Кол.уч.	Лист	№док.	Подпись	Дата	Адрес: г.Москва, б-р Красногвардейский, д.15, стр.2, кв.10.				
Долж	ность	Фамил	пия				Стадия	Лист	Листов	
ГИП		Замяти	лмятин Д.А. 30.06.2021 Проект переустройства/перепланировки квартиры №10			P	22.1	35		
Инженер		Кашапов М.Р.		30.06.2021	КР антресоли. Расчетно-пояснительная записка. (начало)		ООО «АПМ-1»			

Сечение 50

Профиль: Стальные гнутые замкнутые сварные квадратные профили по ГОСТ 30245-2003

Параметр

Геометрические характеристики

Значение

Едини

			цы измер ения
Α	Площадь поперечного сечения	21.63	cm ²
$A_{v,y}$	Условная площадь среза вдоль оси U	9.379	CM ²
$A_{V,Z}$	Условная площадь среза вдоль оси V	9.379	cM ²
α	Угол наклона главных осей инерции	-90	град
ly	Момент инерции относительно центральной оси Y1 параллельной оси Y	311.2	CM ⁴
Iz	Момент инерции относительно центральной оси Z1 параллельной оси Z	311.2	CM ⁴
lt	Момент инерции при свободном кручении	498.35	CM ⁴
Ιw	Секториальный момент инерции	0	CM ⁶
İy	Радиус инерции относительно оси Ү1	3.793	СМ
İz	Радиус инерции относительно оси Z1	3.793	СМ
W_{u+}	Максимальный момент сопротивления относительно оси U	62.24	CM ³
W_{u-}	Минимальный момент сопротивления относительно оси U	62.24	CM3
W _{v+}	Максимальный момент сопротивления относительно оси V	62.24	CM ³
W _v .	Минимальный момент сопротивления относительно оси V	62.24	CM3
$W_{\text{pl},u}$	Пластический момент сопротивления относительно оси U	79.632	CM ³
$W_{\text{pl,v}}$	Пластический момент сопротивления относительно оси V	79.632	CM ³
lu	Максимальный момент инерции	311.2	CM ⁴
Ι _ν	Минимальный момент инерции	311.2	CM ⁴
ĺu	Максимальный радиус инерции	3.793	CM
İv	Минимальный радиус инерции	3.793	СМ
	Ядровое расстояние вдоль положительного направления оси Y(U)	2.877	СМ
	Ядровое расстояние вдоль отрицательного направления оси Y(U)	2.877	СМ
	Ядровое расстояние вдоль положительного направления оси Z(V)	2.877	СМ
1 1	Ядровое расстояние вдоль отрицательного направления оси Z(V)	2.877	СМ
	Периметр	74.51	СМ
	Внутренний периметр	36.57	СМ
	Внешний периметр	37.94	см

Длина элемента 3.5 м



Расчетная длина в плоскости ХОУ 1



Расчетная длина в плоскости XOZ 1

Расстояние между точками раскрепления из плоскости 1 м

Результаты расчета по комбинациям загружений

N = 0 T

 $M_y = 0.665 \text{ T}^* \text{M}$

 $Q_z = 0 T$

 $M_z = 0 T^*M$ $Q_y = 0 T$

Проверено по СНиП	Проверка	Козффициент
		использования
п.8.2.1	Прочность при действии изгибающего момента Му	0.48
п.9.1.1	Прочность при совместном действии продольной силы и изгибающих моментов с учетом пластики	0.429
п.8.4.1	Устой чивость плоской формы изгиба	0.48
п.10.4.1	Предельная гибкость в плоскости ХОҮ	0.231
п.10.4.1	Предельная гибкость в плоскости XOZ	0.231

Козффициент использования 0.48 - Прочность при действии изгибающего момента Му

Вывод: по результатам расчетов установлено, что несущей способности главной балки перекрытия антресоли, выполненной из прокатной металлической трубы квадратного сечения 100х100х6мм, будет достаточно для восприятия проектных нагрузок.

						Заказчик: Собственник помещения Заказ № 082.21-21/ПП+КР									
Изм.	Кол.уч.	Лист	№док.	Подпись	Дата	Адрес: г.Москва, б-р Красногвардейский, д.15, стр.2, кв.10									
Долж	Должность Фамилия ГИП Замятин Д.А. 30.06.20				Стадия	Лист	Листов								
ГИП				30.06.2021	Проект переустройства/перепланировки квартиры №10	P	22.2	35							
Инженер		Кашапов М.Р.		Кашапов М.Р.		30.06.2021	КР антресоли. Расчетно-пояснительная записка. (продолжение)		000 «	АПМ-1»					

1. Расчет второстепенной балки перекрытия антресоли пролетом 1,1м.

На второстепенную балку приходится нагрузка от перекрытия антресоли с шириной грузовой полосы равной 0,55м. Следовательно линейно-распределенная нагрузка на одну балку будет равна:

q = 0.31 x 550 = 171 кг/м.п.

Расчет выполнен по СП 16.13330.2011

Общие характеристики

Сталь: С245

Группа конструкций по приложению В СП 16.13330.2011 2

Коэффициент надежности по ответственности ул = 1

Коэффициент надежности по ответственности (2-е предельное состояние) = 1

Коэффициент условий работы 1



Конструктивное решение

1.1


Закрепления от поперечных смещений и поворотов

	Слева	Справа
Смещение вдоль Ү	Закреплено	Закреплено
Смещение вдоль Z	Закреплено	Закреплено
Поворот вокруг Ү		
Поворот вокруг Z		

Закрепления из плоскости изгиба 6 6 Число участков n=2

Загружение 1 - постоянное

Тип нагрузки	Велич	ина	Коэффициент включения собственного веса						
длина = 1.1 м									
<u> </u>	0.171	T/M							

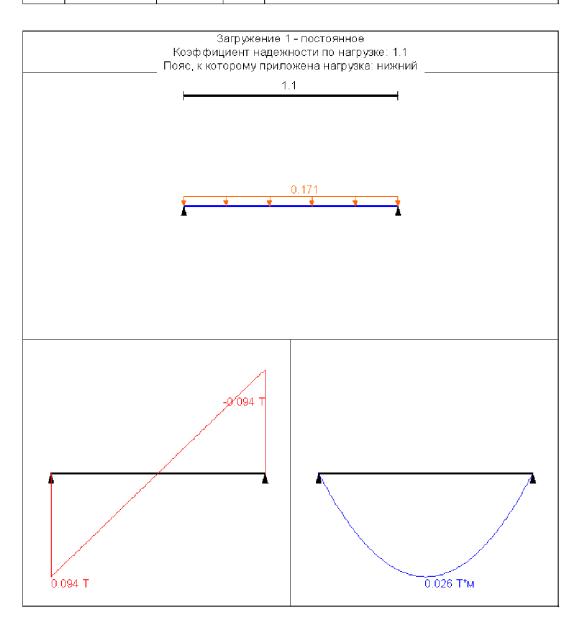

						Заказчик: Собственник помещения Заказ № 082.21-21/ПП+КР								
Изм.	Кол.уч.	Лист	№док.	Подпись	Дата	Адрес: г.Москва, б-р Красногвардейский, д.15, стр.2, кв.1								
Должность		Фамилия					Стадия	Лист	Листов					
ГИП		Замяти	ин Д.А.	30.06.2021		Проект переустройства/перепланировки квартиры №10	Р	22.3	35					
Инже	allen	Кашап	op M P		30.06.2021	КР антресоли.								
инже	лер	Кашапов М.Р.			DV.VV.ZVZ1	Расчетно-пояснительная записка. (продолжение)		ООО «АПМ-1»						

Общие характеристики


Сталь: C245

Группа конструкций по приложению В СП 16.13330.2011 2

Коэффициент надежности по ответственности 1 Коэффициент условий работы 1

Предельная гибкость для сжатых элементов: 180 - 60α Предельная гибкость для растянутых элементов: 400

Сечение

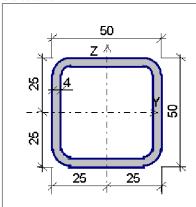

Профиль: Стальные гнутые замкнутые сварные квадратные профили по ГОСТ 30245-2003 50х4

Геометрические характеристики

	Параметр	Значение	Едини цы измер ения
Α	Площадь поперечного сечения	6.95	CM ²
$A_{v,y}$	Условная площадь среза вдоль оси U	2.979	CM ²
$A_{V,Z}$		2.979	CM ²
α	Угол наклона главных осей инерции	-90	град
ly	Момент инерции относительно центральной оси Y1 параллельной оси Y	23.7	см ⁴
lz	Момент инерции относительно центральной оси Z1 параллельной оси Z	23.7	CM ⁴
lt	Момент инерции при свободном кручении	38.934	см ⁴
Iw	Секториальный момент инерции	0	см⁵
İy	Радиус инерции относительно оси Y1	1.847	СМ
İz	Радиус инерции относительно оси Z1	1.847	СМ
W _{□+}	Максимальный момент сопротивления относительно оси U	9.48	см3
W _u .	Минимальный момент сопротивления относительно оси U	9.48	CM ³
W _{V+}	Максимальный момент сопротивления относительно оси V	9.48	CM ³
W _^	Минимальный момент сопротивления относительно оси V	9.48	CM ³
$W_{\text{pl,u}}$	Пластический момент сопротивления относительно оси U	12.728	см3
$W_{\text{pl},V}$	Пластический момент сопротивления относительно оси V	12.728	CM ³
lu	Максимальный момент инерции	23.7	см ⁴
l _v	Минимальный момент инерции	23.7	СМ ⁴
	Максимальный радиус инерции	1.847	СМ
	Минимальный радиус инерции	1.847	СМ
a _⊔ +	Ядровое расстояние вдоль положительного направления оси $Y(U)$	1.364	СМ

Длина элемента 1.1 м



Расчетная длина в плоскости ХОУ 1



Расчетная длина в плоскости XOZ 1

Расстояние между точками раскрепления из плоскости 0.55 м

Результаты расчета по комбинациям загружений

N = 0 T

 $M_y = 0.026 \text{ T}^*\text{M}$

 $Q_z = 0 T$


 $M_z = 0 T^*M$

Проверено по СНиП	Проверка	Коэффициент использования		
п.8.2.1	Прочность при действии изгибающего момента Му	0.110		
п.9.1.1	Прочность при совместном действии продольной силы и изгибающих моментов с учетом пластики	0.095		
п.8.4.1	Устойчивость плоской формы изгиба	0.095		
п.10.4.1	Предельная гибкость в плоскости ХОҮ	0.149		
п.10.4.1	Предельная гибкость в плоскости ХОZ	0.149		

Коэффициент использования 0.149 - предельная гибкость в плоскости ХОУ

Вывод: по результатам расчетов установлено, что несущей способности второстепенной балки перекрытия антресоли, выполненной из прокатной металлической трубы квадратного сечения 50х50х4мм, будет достаточно для восприятия проектных нагрузок.


						Заказчик: Собственник помещения	Заказ № 082.21-21/ПП+К					
TT	T.C.		26		П	Адрес: г.Москва, б-р Красногвардейский, д.15, стр.2, кв.10						
				Подпись	Дата		C	п	п			
Должность		Фамилия					Стадия	Лист	Листов			
ГИП		Замяти	амятин Д.А.		30.06.2021	Проект переустройства/перепланировки квартиры №10	Р	22.4	35			
						Kbupinpbi 3/210	1		33			
Инже	нер	Кашапов М.Р.		Сашапов М.Р.		•		'				
						Расчетно-пояснительная записка.		000 «	AΠM - 1»			
						(продолжение)						

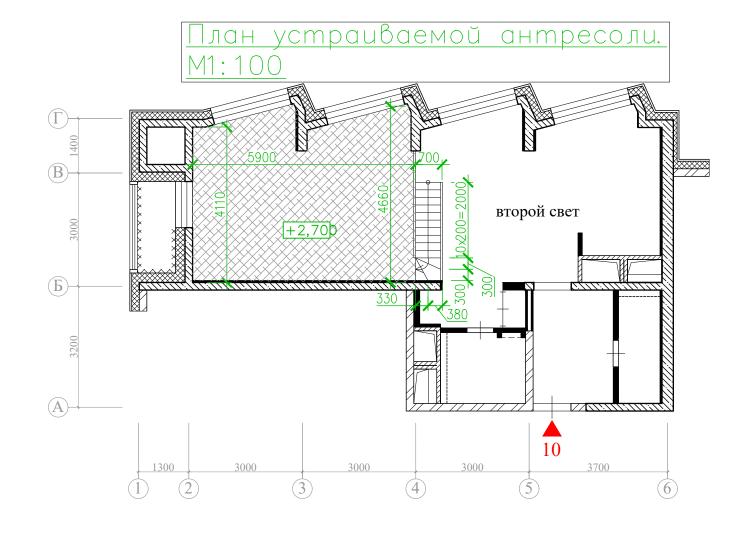

- 1. Общие указания см. на листе 21.
 2. Разрез 1-1 см. на листе 26.
 3. Разрез 2-2 см. на листе 27.
 4. Разрез 3-3 см. на листе 28.

						Заказчик: Собственник помещения	Заказ № 082.21-21/ПП+КВ					
Изм.	Кол.уч.	Лист	№ лок.	Подпись	Лата	Адрес: г.Москва, б-р Красногвардейский, д.15, стр.2, кв.10						
		Фамилия					Стадия	Лист	Листов			
ГИП		Замятин Д.А			30.06.2021	Проект переустройства/перепланировки квартиры №10	P	23	35			
Инженер		Кашапов М.Р.			30.06.2021	КР антресоли. Схема устраиваемой антресоли. M1:100.		ООО «АПМ-1»				



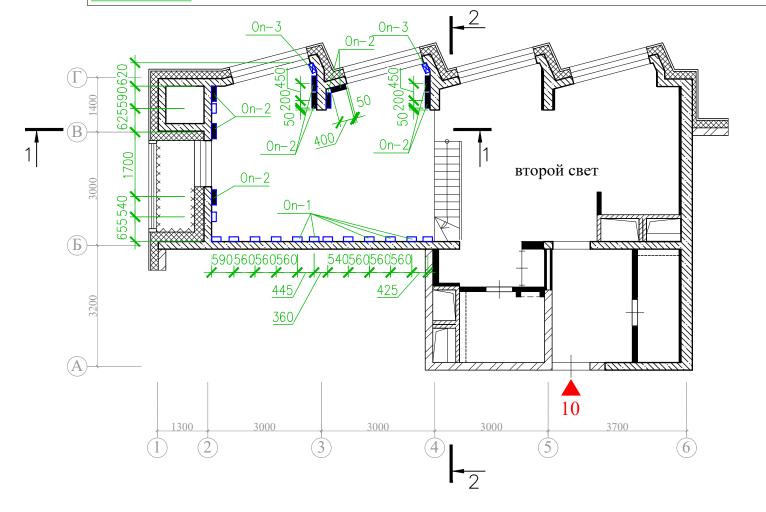


- Примечания:
 1. Общие указания см. на листе 21.
 2. Разрез 1-1 см. на листе 26.
 3. Разрез 2-2 см. на листе 27.

Ведомость	элементов

Марка	Эскиз	Наименование	Обозначение	Сталь	Примечание
0n-1		L125x10 L=250mm	ГОСТ 8509-93	C245	
On-2		L125x10 L=400 mm	ГОСТ 8509-93	C245	
0n-3		L125x200x12 L=250mm	ГОСТ 8510−86	C245	

			Π							
						Заказчик: Собственник помещения	Заказ №	2 082.21-	21/ПП+КР	
Изм.	Кол.уч.	Лист	№док.	Подпись	Дата	Адрес: г.Москва, б-р Красногварде	ейский, д	ц.15, стр	.2, кв.10.	
Долж	Должность		лия				Стадия	Лист	Листов	
ГИП		Замятин Д.А			30.06.2021	Проект переустройства/перепланировки квартиры №10	P	24	35	
Инженер		Кашапов М.Р.		M.P. 30.06.2021		КР антресоли. Схема расположения несущи опор антресоли. M1:100.		ООО «АПМ-1»		

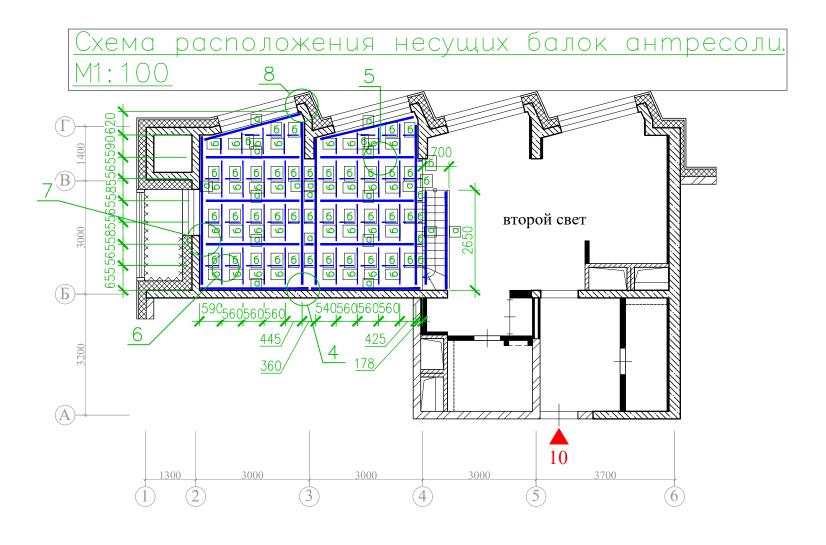


- Примечания:
 1. Общие указания см. на листе 21.
 2. Разрез 1-1 см. на листе 26.
 3. Разрез 2-2 см. на листе 27.

											Заказчик: Собственник помещения	Заказ №	082.21-2	21/ПП+КР
	Ведомость элементов								Подпись	Дата	Адрес: г.Москва, б-р Красногвардейский, д.15, стр.2, к			
Эскиз	Наименование	Обозначение	Сталь	Примечание	До	лжность ИП	Фамі			30.06.2021	Проект переустройства/перепланировки квартиры №10	Стадия	Лист 25	Листов
	Тр. кв. 100x6 Тр. кв. 50x4	FOCT 30245-2003 FOCT 30245-2003	C245 C245		Ин	нженер	Каша	пов М.Р.		30.06.2021	КР антресоли. Схема размещения балок антресоли. М1:100.		000 «.	АПМ-1»

Марка


а

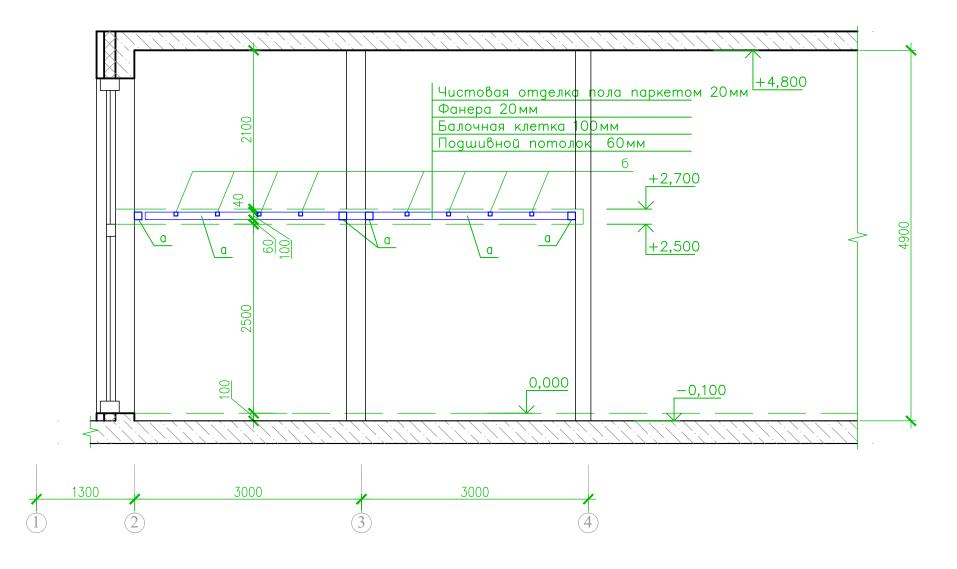


- Общие указания см. на листе 21.
 Маркировку разрез 1-1 см. на листах 23, ..., 25.
 Узел 2 см. на листе 29.
- 4. Узлы 8, 9 и 11 см. на листе 32.

						Заказчик: Собственник помещения	Заказ №	2 082.21-	21/ПП+КР		
Изм.	Кол.уч	Лист	№док.	Подпись	Дата	Адрес: г.Москва, б-р Красногвардейский, д.15, стр.2, кв.10.					
-		Фами.					Стадия	Лист	Листов		
гип з		Замятин Д.А.			30.06.2021	Проект переустройства/перепланировки квартиры №10	P	26	35		
		Кашапов М.Р.		Кашапов М.Р.			30.06.2021	КР антресоли. Разрез 1-1. М1:50.		000 «	АПМ-1»


2-2. M1:50

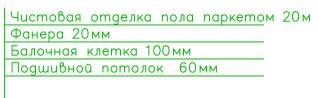

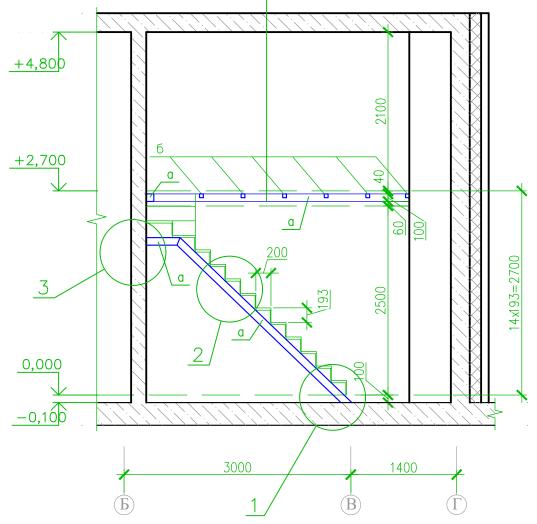


- 1. Общие указания см. на листе 21.
- 2. Маркировку разрез 2-2 см. на листе 25.
- 3. Узел 1 см. на листе 29.
- 4. Узел 3 см. на листе 30.


						Заказчик: Собственник помещения	Заказ №	2 082.21-	21/ПП+КР	
Иэм	У ОП УИ	Пист	Молок	Подпись	Дата	Адрес: г.Москва, б-р Красногвардейский, д.15, стр.2, кв.10.				
		Фамилия		Подпись	дата		Стадия	Лист	Листов	
		Замятин Д.А.		замятин Д.А. 30.06.20		Проект переустройства/перепланировки квартиры №10	P	27	35	
Инженер		Кашапов М.Р.			30.06.2021	Разрез 2-2. М1:50.		000 «	АПМ-1»	

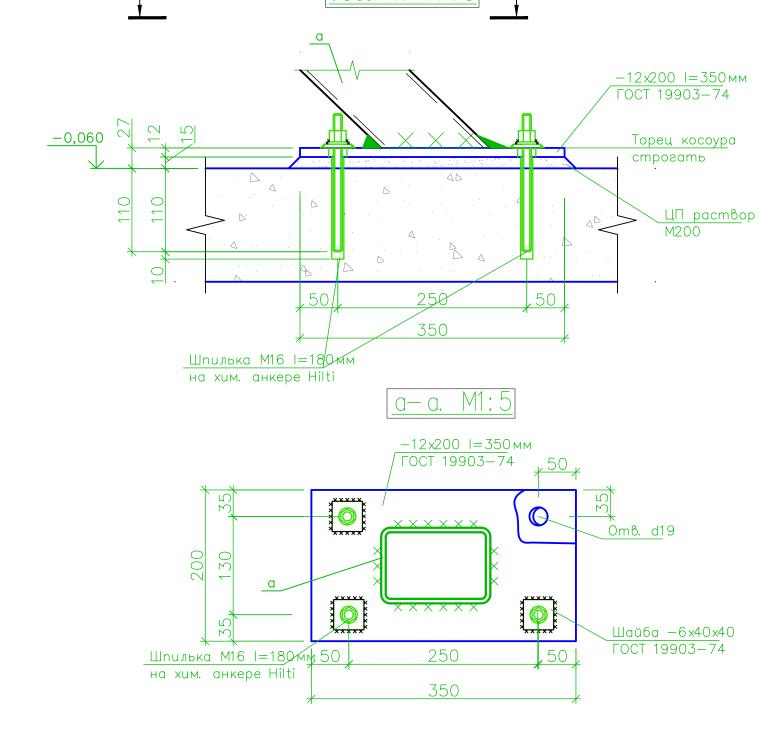

Узел 2. М1:10

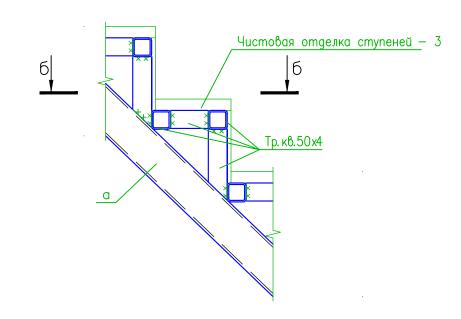



б- б. М1:10

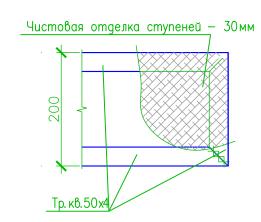



- 1. Общие указания см. на листе 21.
- 2. Маркировку разрез 3-3 см. на листе 25.
- 3. Узел 1, 2 и 2* см. на листе 29.
- 4. Узел 10 см. на листе 32.

						Заказчик: Собственник помещения	Заказ №	2 082.21-	21/ПП+КР										
Изм.	Кол.уч.	Лист	№док.	Подпись	Дата	Адрес: г.Москва, б-р Красногвардейский, д.15, стр.2, кв.10.													
Долж	ность	Фами.	пия				Стадия	Лист	Листов										
ГИП			Замятин Д.А		30.06.2021	Проект переустройства/перепланировки квартиры №10	P	28	35										
Инженер Р		Кашапов М.Р.		Кашапов М.Р.		Кашапов М.Р.		Кашапов М.Р.		Кашапов М.Р.		Кашапов М.Р.			30.06.2021	КР антресоли. Узел 1. М1:5. Узел 2. М1:10.		000 «	АПМ-1»

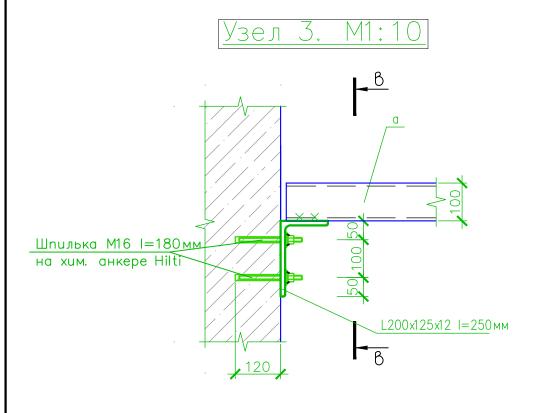


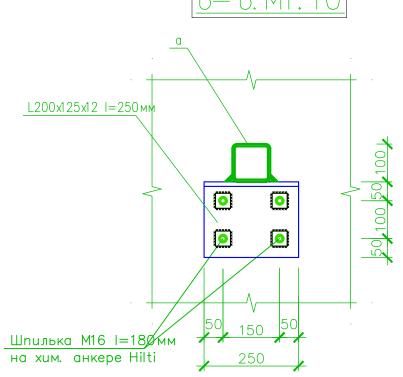

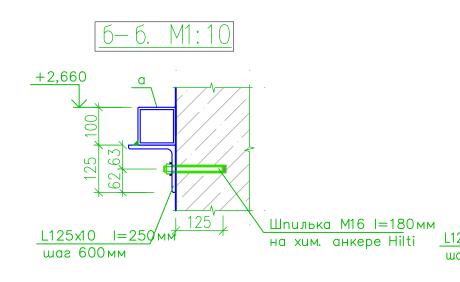

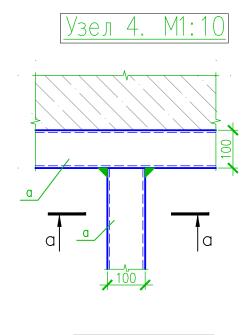



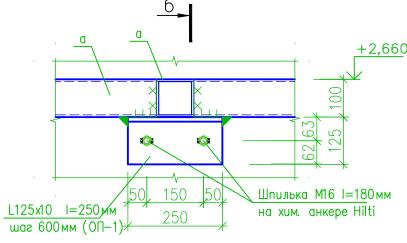


Примечания:


- 1. Общие указания см. на листе 21. 2. Маркировку узла 3 см. на листе 26. 3. Маркировку узла 4 см. на листе 27.

						Заказчик: Собственник помещения	Заказ №	2 082.21-	21/ПП+КР					
Изм.	Кол.уч.	Лист	№док.	Подпись	Дата	Адрес: г.Москва, б-р Красногвардейский, д.15, стр.2, кв.10.								
Долж			пия				Стадия	Лист	Листов					
ГИП	, ·		Вамятин Д.А.		30.06.2021	Проект переустройства/перепланировки квартиры №10	P	29	35					
Инженер И	Кашапов М.Р.		Кашапов М.Р.		Кашапов М.Р.		ер Кашапов М.Р.			30.06.2021	Узлы 3 и 4. M1:10.		000 «	АПМ-1»


<u>Узел 5. М1:10</u>

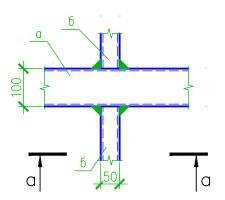


<u>a-a. M1:10</u>

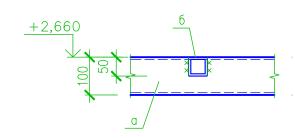




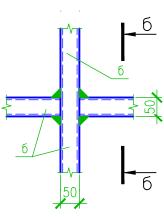


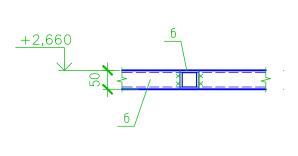

- Примечания:
 1. Общие указания см. на листе 21.
 2. Маркировку узла 5 и 6 см. на листе 25.

						Заказчик: Собственник помещения	Заказ №	2 082.21-	21/ПП+КР						
Изм.	Кол.уч.	Лист	№док.	Подпись	Дата	Адрес: г.Москва, б-р Красногвардейский, д.15, стр.2, кв.10.									
Долж			пия				Стадия	Лист	Листов						
		Замятин Д.А.			30.06.2021	Проект переустройства/перепланировки квартиры №10	P	30	35						
Инженер К		Кашапов М.Р.		Кашапов М.Р.		Кашапов М.Р.		Кашапов М.Р.			30.06.2021	КР антресоли. Узлы 5 и 6. М1:10.		000 «	АПМ-1»

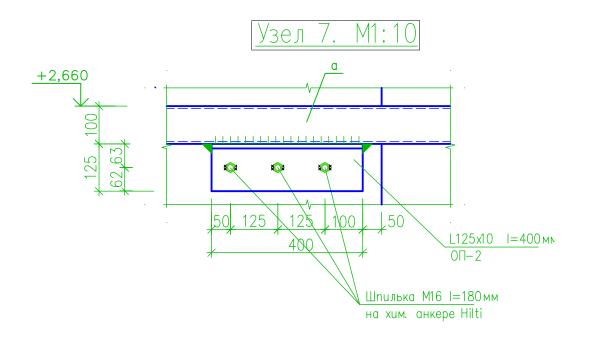

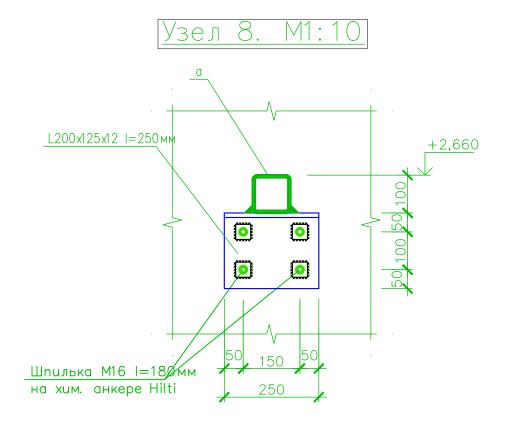

- Общие указания см. на листе 21.
 Маркировку узлов 7 и 8 см. на листе 25.

						Заказчик: Собственник помещения	Заказ №	2 082.21-	21/ПП+КР		
Изм.	Кол.уч.	Лист	№док.	Подпись	Дата	Адрес: г.Москва, б-р Красногвардейский, д.15, стр.2, кв.10.					
Долж			пия				Стадия	Лист	Листов		
, ,		Замятин Д.А.			30.06.2021	Проект переустройства/перепланировки квартиры №10	P	31	35		
Инженер Н	Кашапов М.Р.			30.06.2021	КР антресоли. Узлы 7 и 8. М1:10.		000 «	АПМ-1»			

Спецификация

Марка,	Обозначение	[Наименов	ание		Кол. шт.	Масса, ед. кг	Примечание
a	[FOCT 30245-2003]	Тр. кв. 100х100х6	L=1	M. n.	53.2	16.98	903.3
б	[FOCT 30245-2003]	Тр. кв. 50х50х4	L=1	M. n.	56	5.45	305.2
	[FOCT 30245-2003]	Тр. кв. 50х50х4	L=1	M. n.	31	5.45	169
	[FOCT 8509-93]	L125x10	L=250		14	4.78	66.9
	[FOCT 8509-93]	L125x10	L=400		9	7.64	68.8
	[FOCT 8510-86]	L125x200x12	L=250		4	7.44	29.7
	ГОСТ 19903-74	□12 x 200	L=350		2	6.59	13.2
	ГОСТ 19903-74	□6 x40	L=40		79	0.08	6
	Шпилька	M16	L±180		79		

- Примечания:
 1. Общие указания см. на листе 21.
- 2. Общую площадь антресоли и стального настила необходимо уточнять по месту после контрольных замеров.

					Спецификация.		ООО «АПМ-1»				
Инже	нер	Кашапо	ов М.Р.		30.06.2021						
		эшмитт дл.				квартиры №10	P	32	35		
ГИП		Замяти	ин Д.А.		30.06.2021	Проект переустройства/перепланировки	Ъ	22	2.5		
Должі			Р амилия				Стадия	Лист	Листов		
Изм.	Кол.уч.	Лист	№док.	Подпись	Дата						
						Адрес: г. Москва, б-р Красногвардейский, д.15, стр.2, кв.10.					
						заказчик: Сооственник помещения заказ № 082.21-21/1111+КР					
						Заказчик: Собственник помещения Заказ № 082.21-21/ПП+КР					

Для осуществления мероприятий по переустройству и перепланировке

помещений, предусмотренных настоящим проектом, необходимо:

- 1. До начала работ необходимо отключить сети водо-, тепло- и электроснабжения помещений и принять меры против их повреждения.
- 2. Внутреннюю отделку помещений предусмотреть в соответствии с требованиями пожарной безопасности, санитарной гигиены жилых помещений.
- 3. Разборку перегородок выполнять участками 300x300 мм без обрушения их на пол и складировать на подмостки (дощатый настил из 2-х слоев досок d=40 мм).
- 4. Работы по переустройству и перепланировке квартиры, производство которых требует соответствующего допуска, должны осуществляться организацией, имеющей свидетельство о допуске к таким работам, выданное саморегулируемой организацией.
- 5. Обеспечить устройство порожка h=15-20мм в дверном проеме при входе в санузел. Гидроизоляция конструкции пола санузла выполняется в соответствии с нормами СП 29.13330.2011 «Полы». При выполнении работ по гидроизоляции пола необходимо провести авторский надзор с составлением акта освидетельствования скрытых работ.
- 6. Возводить перегородки (сплошные и с дверными проемами) облегченной конструкции из ГКЛ (стоечного типа со звукоизолирующим заполнением типа «Tigi Knauf») или пазогребневых плит типа «ВОЛМА-плита» (влагостойких для помещений с влажными процессами) толщиной до 120 мм:

Іодп. и дата

Взам. инв.№

Инв .№ дубл

7. Применять экологически чистые сертифицированные строительно-отделочные материалы, отвечающие санитарно-гигиеническим и противопожарным требованиям.

Акты освидетельствования скрытых работ подписывает строительная организация и ООО «АПМ-1» (на основании договора авторского надзора и своевременного доступа для осмотра выполненных работ после получения разрешения на перепланировку).

						Заказчик: Собственник квартиры Заказ № 082.21-21/ПП					
Изм.	Кол.уч.	Лист	№док.	Подпись	Дата	Адрес: г.Москва, б-р Красногварде	ейский, д	ц.15, стр	.2, кв.10		
Долж	ность	Фами.	лия			Проект переустройства/перепланировки	Стадия	Лист	Листов		
, ,		Замяти	н Д.А.		30.06.2021	ггроскт переустроиства перстыанировки квартиры №10	П	33	35		
Инженер	У Кашапов М.Р.		Кашапов М.Р. 30.06.2021		30.06.2021	Указания к производству общестроительных работ		000 «	«АПМ-1»		

Информационная справка

Проект переустройства и перепланировки ООО «АПМ-1» выполнен в соответствии с Постановлением Правительства Москвы №508-ПП от 25 октября 2011г. «Об организации переустройства и (или) перепланировки жилых и нежилых помещений в многоквартирных домах и жилых домах (в ред. Постановления Правительства Москвы от 19.08.2020 №1335-ПП)», МГСН 3.01-01 «Жилые здания», №188-ФЗ от 29.12.2004г. «Жилищным кодексом Российской Федерации». Переустройство квартиры, предусмотренное данным проектом, не противоречит нормам СП 54.13330.2016 «Здания жилые многоквартирные», СП 112.13330.2011 «Пожарная безопасность зданий и сооружений».

Срок действия проекта переустройства или перепланировки помещений определяется временем, необходимым для согласования проекта, но **не более 1.5** лет с даты выпуска данного проекта.

Проектная документация старше 1.5 лет с даты ее выпуска требует повторного рассмотрения и утверждения ООО «АПМ-1».

Изменение действующего законодательства в части технических норм и правил, примененных в проектной документации, до окончательной реализации проекта переустройства или перепланировки помещений корректирует действие данной проектной документации в соответствии с принятыми правилами.

При отступлении (отклонении) от проекта при проведении ремонтных работ проект переустройства или перепланировки считается утратившим силу и прекращает свое действие с момента несогласованных мероприятий.

Запрещается:

Іодп. и дата

Взам. инв.№

Инв .№ дубл.

- переносить радиаторы отопления, подключенные к общедомовой системе горячего водоснабжения и (или) центрального отопления, на лоджии, балконы и веранды;
- ликвидировать, уменьшать сечение каналов естественной вентиляции;
- устраивать полы с подогревом от общедомовых систем горячего водоснабжения и (или) отопления;
- переносить основные инженерные коммуникации: стояки отопления, канализации, водоснабжения, магистральную электропроводку;
- проводить иные мероприятия в нарушение действующих нормативных документов

							Заказчик: Собственник квартиры	Заказ №	082.21-2	1/ПП+КР				
	Изм.	Кол.уч.	Лист	№док.	Подпись	Дата	Адрес: г.Москва, б-р Красногварде	ейский, д	ц.15, стр	.2, кв.10				
	<u> </u>		Фамилия		Фамилия		Продут нараустройства/паранцацияовую	Стадия	Лист	Листов				
	ГИП 3		Замятин Д.А. 30.06.2021		30.06.2021	Проект переустройства/перепланировки квартиры №10	П	34	35					
			Кашапов М.Р.		Кашапов М.Р.		Кашапов М.Р.		Інженер Кашапов М.Р.			30.06.2021	Информационная справка	

Нормативная база

- 1. СП 54.13330.2016 «Здания жилые многоквартирные»;
- 2. СП 112.13330.2011 «Пожарная безопасность зданий и сооружений»;
- 3. НПБ 110-03 Перечень зданий, сооружений, помещений и оборудования, подлежащие защите автоматическими установками пожаротушения и автоматической пожарной сигнализацией.
- 4. СП 5.13130.2009 «Системы противопожарной защиты. Установки пожарной сигнализации и пожаротушения автоматические. Нормы и правила проектирования»;
- 5. СП 29.13330.2011 «Полы»;
- 6. СП 71.13330.2017 «Изоляционные и отделочные материалы»;
- 7. СП 30.13330.2020 «Внутренний водопровод и канализация зданий»;
- 8. СП 76.13330.2016 «Электротехнические устройства»;
- 9. СП 73.13330.2016 «Внутренние санитарно-технические системы зданий»;
- 10. СП 70.13330.2012 «Несущие и ограждающие конструкции»;
- 11. СП 20.13330.2016 «Нагрузки и воздействия»;
- 12. СП 40-101-96 «Проектирование и монтаж трубопроводов из полипропилена»;
- 13. СП 60.13330.2020 «Отопление, вентиляция и кондиционирование воздуха»;
- 14. СП 51.13330.2011 «Защита от шума»;

Тодп. и дата

Взам. инв.№

цубл.

- 15. Постановление Правительства Москвы №508-ПП от 25 октября 2011г. «Об организации переустройства и (или) перепланировки жилых и нежилых помещений в многоквартирных домах и жилых домах (в ред. Постановления Правительства Москвы от 19.08.2020 №1335-ПП)»;
- 16. МГСН 3.01-01 Жилые здания.

Инв .№											
цата								Заказчик: Собственник квартиры	Заказ №	082.21-2	21/ПП+КР
Подп. и дата								Адрес: г.Москва, б-р Красногвардейский, д.15, стр.2, кв.10			.2, кв.10
		Изм.	Кол.уч	Лист	№док.	Подпись	Дата				
		Должі	ность	Фами.	пия			Проект переустройства/перепланировки	Стадия	Лист	Листов
I.		ГИП		Замятин Д.А.			30.06.2021	гроскт переустроиства перспланировки квартиры №10	П	35	35
ЮДЛ	Инв .Nº подл.							квартиры мето	11	33	33
№ I		Инже	нер	Кашапо	в М.Р.		30.06.2021				
[HB.								Нормативная база	ООО «АПМ		AΠM-1»
I											

УТВЕРЖДЕНА приказом Федеральной службы по экологическому, технологическому и атомному надзору от 4 марта 2019 г. N 86

ВЫПИСКА ИЗ РЕЕСТРА ЧЛЕНОВ САМОРЕГУЛИРУЕМОЙ ОРГАНИЗАЦИИ

«02» августа 2021 г.

Ассоциация Саморегулируемая организация «МежРегионПроект» (Ассоциация СРО «МРП»)

СРО, основанные на членстве лиц, осуществляющих подготовку проектной документации

190000, г. Санкт-Петербург, переулок Гривцова, дом 4, корпус 2, лит A, 3 этаж, офис 60, http://www.sro-mrp.ru, info@sro-mrp.ru

Регистрационный номер в государственном реестре саморегулируемых организаций СРО-П-161-09092010

выдана Обществу с ограниченной ответственностью «АПМ-1»

Наименование	Сведения		
1. Сведения о члене саморегулируемой организации	1 :		
1.1. Полное и (в случае, если имеется) сокращенное наименование юридического лица или фамилия, имя, (в случае, если имеется) отчество индивидуального предпринимателя	Общество с ограниченной ответственностью «АПМ-1» (ООО «АПМ-1»)		
1.2. Идентификационный номер налогоплательщика (ИНН)	7718285210		
1.3. Основной государственный регистрационный номер (ОГРН) или основной государственный регистрационный номер индивидуального предпринимателя (ОГРНИП)	5157746072193		
1.4. Адрес места нахождения юридического лица	129515, РОССИЯ, г. Москва, г. Москва, улица Академика Королева, дом 13, строение 1, эт 8, момещение V, ком. 11;11A		
1.5. Место фактического осуществления деятельности (только для индивидуального предпринимателя)			
2. Сведения о членстве индивидуального предпринимателя или юридического лица в саморегулируемой организации:			
2.1. Регистрационный номер члена в реестре членов саморегулируемой организации	1891		

Наименование	Сведения
2.2. Дата регистрации юридического лица или индивидуального предпринимателя в реестре членов саморегулируемой организации (число, месяц, год)	10 июня 2019 г.
2.3. Дата (число, месяц, год) и номер решения о приеме в члены саморегулируемой организации	10 июня 2019 г., №24-01-ПП/19
2.4. Дата вступления в силу решения о приеме в члены саморегулируемой организации (число, месяц, год)	10 июня 2019 г.
2.5. Дата прекращения членства в саморегулируемой организации (число, месяц, год)	
2.6. Основания прекращения членства в саморегулируемой организации	

3. Сведения о наличии у члена саморегулируемой организации права выполнения работ:

3.1. Дата, с которой член саморегулируемой организации имеет право выполнять инженерные изыскания, осуществлять **подготовку проектной документации**, строительство, реконструкцию, капитальный ремонт, снос объектов капитального строительства по договору подряда на выполнение инженерных изысканий, **подготовку проектной документации**, по договору строительного подряда, по договору подряда на осуществление сноса (нужное выделить):

в отношении объектов капитального строительства (кроме особо опасных, технически сложных и уникальных объектов, объектов использования атомной энергии)	в отношении особо опасных, технически сложных и уникальных объектов капитального строительства (кроме объектов использования атомной энергии)	в отношении объектов использования атомной энергии
10 июня 2019 г.		

3.2. Сведения об уровне ответственности члена саморегулируемой организации по обязательствам по договору подряда на выполнение инженерных изысканий, подготовку проектной документации, по договору строительного подряда, по договору подряда на осуществление сноса, и стоимости работ по одному договору, в соответствии с которым указанным членом внесен взнос в компенсационный фонд возмещения вреда (нужное выделить):

а) первый	Есть	стоимость работ по договору не превышает 25 000 000 рублей
б) второй		стоимость работ по договору не превышает 50 000 000 рублей
в) третий		стоимость работ по договору не превышает 300 000 000

Наименование			Сведения		
			рублей		
г) четвертый		стоимость работ по договору составляет 300 000 000 рублей и более			
д) пятый					
е) простой					

3.3. Сведения об уровне ответственности члена саморегулируемой организации по обязательствам по договору подряда на выполнение инженерных изысканий, подготовку проектной документации, по договору строительного подряда, по договору подряда на осуществление сноса, заключенным с использованием конкурентных способов заключения договоров, и предельному размеру обязательств по таким договорам, в соответствии с которым указанным членом внесен взнос в компенсационный фонд обеспечения договорных обязательств (нужное выделить):

а) первый	 предельный размер обязательств по договорам не превышает 25 000 000 рублей
б) второй	 предельный размер обязательств по договорам не превышает 50 000 000 рублей
в) третий	 предельный размер обязательств по договорам не превышает 300 000 000 рублей
г) четвертый	 предельный размер обязательств по договорам составляет 300 000 000 рублей и более
д) пятый	

4. Сведения о приостановлении права выполнять инженерные изыскания, осуществлять **подготовку проектной документации**, строительство, реконструкцию, капитальный ремонт, снос объектов капитального строительства:

4.1.	Дата,	c	которой	приостановлено	право	
выполнения работ (число, месяц, год)						
4.2.	Срок,	на	который	приостановлено	право	
выполнения работ						

Исполнительный директор

А.Ю. Базаров

M.П.



+7 (495) 181 13 89

pereplan-one.ru

info@pereplan-one.ru

ПРИКАЗ № 62

г.Москва

01.08.2020 г.

О наделение работников ООО «АПМ-1» правом подписания документов с использованием сертификата квалифицированной электронной подписи

В связи с введением системы электронного документооборота в ООО «АПМ-1»

приказываю:

Наделить правом подписания документов с использованием квалифицированной электронной подписи следующих сотрудников ООО «АПМ-1»:

- Валиев Астемир Галимович ведущий инженер;
- Замятин Дмитрий Алексеевич главный инженер;
- Кашапов Марат Радикович ведущий инженер;
- Калашников Алексей Эдуардович ведущий инженер;
- Лагутенко Алина Сергеевна ведущий инженер.

Генеральный директор ООО «АПМ-1»

Замятин Д.А.

ОГРН: 5157746072193 ИНН: 7718285210 КПП: 771701001

