Обозначение	Наименование	Примеча- ние
28-2020-742П-ПЗУ-С	Содержание тома	
28-2020-742П -ПЗУ-СП	Состав проектной документации	
28-2020-742П -ПЗУ.ТЧ	Текстовая часть	
	2 Схема планировочной организации земельного участка. а) Характеристика земельного участка, предоставленного для размещения объекта капитального строительства.	
	б) Обоснование границ санитарно - защитных зон объектов капитального строительства в пределах границ земельного участка. в) Обоснование планировочной организации земельного участка, в соответствии с градостроительным или техническим регламентом либо документами об использовании земельного	
	участка. г) Технико- экономические показатели земельного участка, предоставленного для размещения объекта капитального строительства.	
	д) Обоснование решений по инженерной подготовке территории, в том числе решений по инженерной защите территории и объектов капитального строительства от последствий опасных геологических процессов, паводковых, поверхностных и грунтовых вод.	
	 е) Описание организации рельефа вертикальной планировкой. ж) Описание решений по благоустройству территории. 3) Описание решений по освещению территории. 	
	Графическая часть	
28-2020-742П -ПЗУ.ГЧ Лист 1	Общие данные	
Лист 2	Ситуационный план	
Лист 3	План благоустройства территории	

Подп и дата											
доП		Изм.	Кол.	Лист	№док	Подпись	Дата	28-2020-742П-	-ПЗУ-С		
_		Разра	ботал	Слепь	цова		05.2021		Стадия	Лист	Листов
ПОДЛ		Прове	ооверил Каширин			05.2021		П	1	1	
Į.	ГИП		Каши	ширин 05.2021			Содержание				
Инв								ООО «КАДИ» г. Благовещенск			
	Н.Контроль Пирожков				05.2021		т. влаговещених				

Взам. инв. №

Лист 4	Объемы работ	
Лист 5	Разбивочный план	
Лист 6	План организации рельефа	
Лист 7	План земляных масс	
Лист 8	Сводный план инженерных сетей	
Лист 9	Схема движения транспортных средств	
Лист 10	Продольный профиль дождевой канализации	
Лист 11	Продольный профиль дождевой канализации	
Лист 12	Таблицы привязки смотровых колодцев Таблицы привязки дождеприёмных колодцев	
Лист 13	Спецификация оборудования, изделий и материалов по дождевой канализации	
	Приложение	

Взам. инв.№												
Подп и дата												
Инв№ подл								20	2020	7420	пэм	<u> </u>
Ине	Изм.	Кол.	Лист	Nдок	Подп.	Дата		28	-2020-	/4211	-I IЗУ	-C

Лист

Схема планировочной организации земельного участка.

1. Характеристика земельного участка

Участок отведенный под строительство магазина с помещениями бытового обслуживания, расположен на земельном участке с кадастровым номером 28:01:020438:324 в квартале 438 г. Благовщенска Амурской области. На момент проектирования здания и сооружения подлежащие сносу отсутствуют. Ливневая канализация и водопровод, которые попадают под габариты здания, подлежат переустройству. Участок на момент проектирования свободен от строительства.

Строительство осуществляется в три этапа. Первый этап строительства—магазин.

2. Обоснование границ санитарно-защитных зон.


Здание магазина по санитарной классификации по СанПиН 2.21.1.1200-03 "Санимтарно-защитные зоны и санитарная классификация предприятий и иных объектов" не классифицируется. Организация санитарно-защитной зоны не требуется. Участок находится в удовлетворительном санитрно-экологическом состоянии.

3. Обоснование принятой планировочной организации земельного участка в соответствии с градостроительным регламентом для данной территории.

Планировочные решения проектируемых зданий основаны на данных по отводу земельного участка, а также на основании градостроительного плана земельного участка №RU28-2-01-0-00-2020-0370 от 20.10.2020г., выполненный администрацией г. Благовещенска Амурской области.

Планировочная организация проектируемой территории строится на рациональном размещении зданий, сооружений и площадок благоустройства. Участок расположен в зоне Ц-4.Отступы от границ земельного участка до места допустимого размещения зданий, строений или сооружений составляет: севера, юга и запада по Зметра, с восточной стороны без отступов. Магазин входит в основной вид разрешенного использования земельного участка.

- 4.Обоснование планировочной организации земельного участка. Схема планировочной организации земельного участка выполнена в соответствии с требованиями градостроительного регламента и на основании:
- СП42.13330.16 (Градостроительство. Планировка и застройка городских и сельских поселений) актуализированная редакция СНиП 2.07.01—89*:

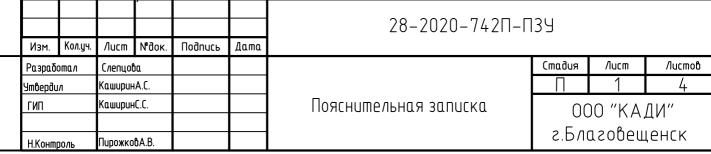

Согласовано

Взам. инв. N

Подп. и дата

Инв. N подл. Под

Обоснование организации рельефа вертикальной планировки.

градостроительного проектирования

Отметка здания, автомобильных дорог и прилегающей к ичастки территории, вертикальной Вертикальная планировка выполнена в увязке с прилегающей территорией. Отвод поверхностных и талых вод с застраиваемой территории решен проектированием вертикальной планировки. Водоотвод поверхностный – по запроектированным асфальтобетонным проездам со сбросом воды в запроектированнию ливневию канализацию.. Продольные уклоны проезжей части внутри площадочных дорог, располагаемых в пределах застроенных территорий, приняты до 38,0 промилле.

Обоснование решений по благоустройству территории. План благоистройства выполнен на основании: топографической съемки выполненной 000 "КАДИ" выполненная в 2020 г. Подъезд на участок осуществляется с проезжей части ул. Островского. Проезд сквозной шириной до 10.0 м. Покрытие проезда будет выполнено в два этапа: первый этап-щебеночный, второй этап-асфальтобетонный.

Кол.цч. Лист И док. Подп. Дата

Согласовано

Взам. инв. И

Подп. и дата

ЛНВ. N подл.

Норматива

28-2020-742П-П3Ч

/lucm

Амирской

Амирской

нормативов

Пешеходное сообщение осуществляется по тротуару с покрытием из мелкоштучной плитки. По периметру здания предусмотрена отмостка из мелкоштучной плитки. Конструкции покрытий даны на листе ПЗУ-4. Для маломобильных групп населения в местах пересечения проезда с тротуаром предусмотрены съезды—пандусы. Конструкция дана на листе ПЗУ-4.

На территории предусмотрены открытые автостоянки на 69 м/м, в том числе 7 м/м для МГН.

Для сбора твердо-бытовых отходов запроектирована хозяйственная площадка на два контейнера.

Для мелкого мусора у каждого входа в здание предусмотрена истановка ирн, которые необходимо периодически прочищать.

Озеленение принято в соответствии с требованиями действующего законодательства и представляет собой посев из многолетних трав.

По периметру участка выполнено ограждение территории h-2.0м. (индивидуальное). Предусмотрены распашные ворота при въезде на территорию и калитки. Ширину ворот принять не менее 4,5м., калитки на менее 1.5м.

9.Описание решений по освещению территории.

Проектом предусмотрено освещение прилегающей территории.

Напряжение сети – 380, 220В.

Согласовано

Взам. инв. N

Подп. и дата

Инв. И подл.

Мощность освещения прилегающей территории – 1,6 кВт.

Подключение электроосвещения территории выполняется от щита наружного освещения ЩНО-1, установленного в помещении электрощитовой. Освещение территории выполняется навесом провода марки СИП-2 3x16+1x54,6мм² по промежуточным опорам П29 и концевым опорам К21 с железобетонными стойками СВ95-3 и СВ105-5 соответственно. Для освещения приняты светодиодные светильники типа Navigator 14 330 NSF-PW6-120-5K-LED. Количество ж/б опор – 8 шт. Количество светильников – 13 шт. Управление электроосвещением осуществляется с панели уличного освещения автоматические посредством фотореле и вручную непосредственно с щита.

Заземление опор наружного освещения выполняется в соответствии с требованиями ПУЭ 7 изд. гл.2.4. согласно указаниям типового проекта 26.0085 "Одноцепные, двухцепные и переходные железобетонные опоры ВЛИ 0,38кВ с СИП-2".

1						
	Изм.	Кол. уч.	/lucm	И док.	Подп.	Дата

Расчет выполнен на основании приложения Ж, таблица Ж.1 СП 42.13330-2016 (Градостроительство. Планировка и застройка городских и сельских поселений): 1402 M^2 – общая площадь здания. 1402/35=40 m/m где 35-расчетная единица на и1 м/м. На основании данного расчета потребность в местах для парковки автомобилей составляет -40м/м. Проектом предисматриваются открытые парковки в количестве 69 м/м., в том числе 7 м/м для маломобильных групп населения. Расчет накопления бытовых отходов. ТБО выполнен на основании Расчет накопления приложения 42.13330-2016(Градостроительство.Планировка и закройка городских и сельских поселений). Для общественных зданий: 23x280/365=17.6kz/cum, zde23- число сотрудников, 280 — среднегодовая норма образования и накопления отходов; 365- количество дней в году. Смет с территории: 5434x7/365=104 kz/cym., zde,5434 — площадь покрытий, в том числе и за границей участка; 7 – среднегодовая норма образования и накопления отходов; 365- количество дней в году. Объем крипногабаритных отходов составляет: $17.6 \times 0,05 = 0.88 \times 2/\text{cym}$. Таким образом, общий объем отходов составляет: 17.6+104+0.88= 122.48kz/cum. Наполнение одного хозяйственного контейнера составляет 450кг, для здания магазина требуется 1 контейнер. Для сбора твердо-бытовых отходов предусмотрена хозяйственная площадка на два контейнера. /lucm 28-2020-742П-П3Ч Кол. уч. Пист П док. Подп. Дата

Расчет потребности в гостевых стоянках

Согласовано

Взам. инв.

N подл.

Ведомость основных комплектов рабочих чертежей по благоустройству и инженерным сетям

Обозначения	Наименование	Примечание
П3У	Схема планировочной организации земельного участка	
ВК	Водопровод и канализация	
TC	Тепловые сети	
ЭС	Электирические сети	

Ведомость рабочих чертежей основного комплекта марки ПЗУ

Лист	Наименование	Примечание
П3У-1	Общие данные	
П3У-2	Ситуационный план	
П3У-3	План благоустройства территории	
П3У-4	Объемы работ	
П3У-5	Разбивочный план	
П3У-6	План организации рельефа	
П3У-7	План земляных масс	
П3Ч-8	Сводный план сетей	
П3У-9	Схема движения транспортных средств	
П39-10 П39-11	Продольный профиль ливневой канализации	
П3У-12	Таблицы привязки смотровых колодцев. Таблицы привязки дождеприемных колодцев. Спецификация оборудования, изделий и материалов по дождевой канализации	
П3У-13	Спецификация одорудования, изделий и материалов по дождевой канализации	

Ведомость ссылочных и прилагаемых документов

Обозначение	Наименование	Примечание		
	Ссылочные документы			
СП 42.13330-2016	Градостроительство. Планировка и застройка городских и сельских поселений			
	Прилагаемые документы			
	Малые формы	6 листов		

Технические решения соответствуют требованиям экологических, санитарно-технических, противопожарных и других норм, действующих на территории Российской Федерации и обеспечивающих безопасную для жизни и здоровья людей эксплуатацию объекта при соблюдении предусмотренных проектом мероприятий Каширин С.С.

Баланс территории

Участки	Площадь м2	%
Общая площадь участка	7574	100
Площадь застройки	778	10
Площадь покрытия	5333	70
Площадь озеленения	1463	20

Условные обозначения

Графическое изображение	Наименование
1	Проектируемое здание
	Граница участка

Коэффициент плотности застройки 0.2


Общие указания.

1. Схема планировочной организации земельного участка выполнена на основании: топографической съемки М 1:500, выполненный 000 "МОЯ ЗЕМЛЯ" в 2020г.;задания заказчика; градостроительного плана земельного участка №RU 28-2-01-0-00-2020-0370 от 20.10.2020г.,


выполненный администрацией г. Благовещенска.

- 2. К проектированию принят индивидуальный проект.
- 3. Разбивка запроектированного здания дана по координатам.
- 4. Разбивку производить совместно с архитектурно-строительными чертежами.
- 5. Разбивка благоустройства дана от стены запроектированного здания.
- 7. Вертикальная планировка выполнена с полным отводом дождевых вод по проезду.
- 8. Отметка, соответствующая 0.00 равна 137,80.
- 9. Установившийся уровень подземных вод постоянного водоносного горизонта на момент изысканий в октябре 2020г зафиксирован на глубине 4,6-5,5м, на отметках 131,11-131,27м.
- 10.Строительство осуществляется в три этапа.

	_		_									
						28-2020-742П-П3У						
Изм	Кол.уч.	/lucm	№док.	Подп.	Дата	Магазин с помещениям бытового обслуживания						
							Сшадия	/lucm	Листов			
· ·		Слепцо Кашири					П	П 1				
ГИП	·					Общие данные	000 "КАДИ"					
Н.Контроль ПирожковА.		ιδΑ.Β.				г.Благовещенск						

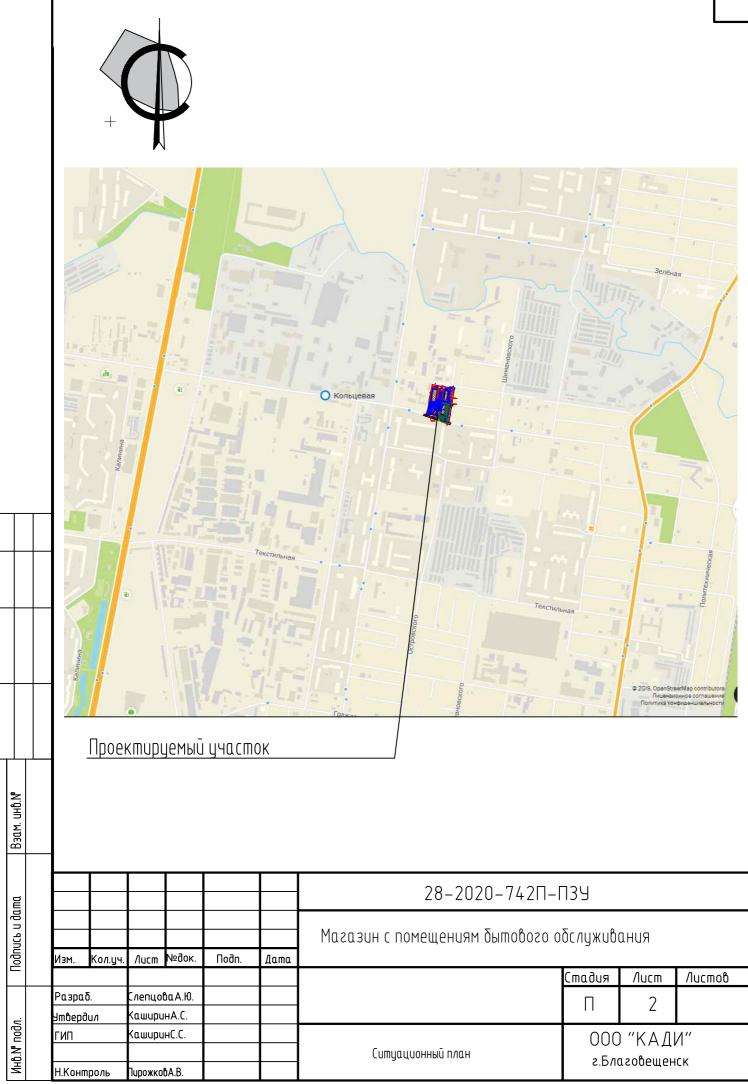

Согласовано

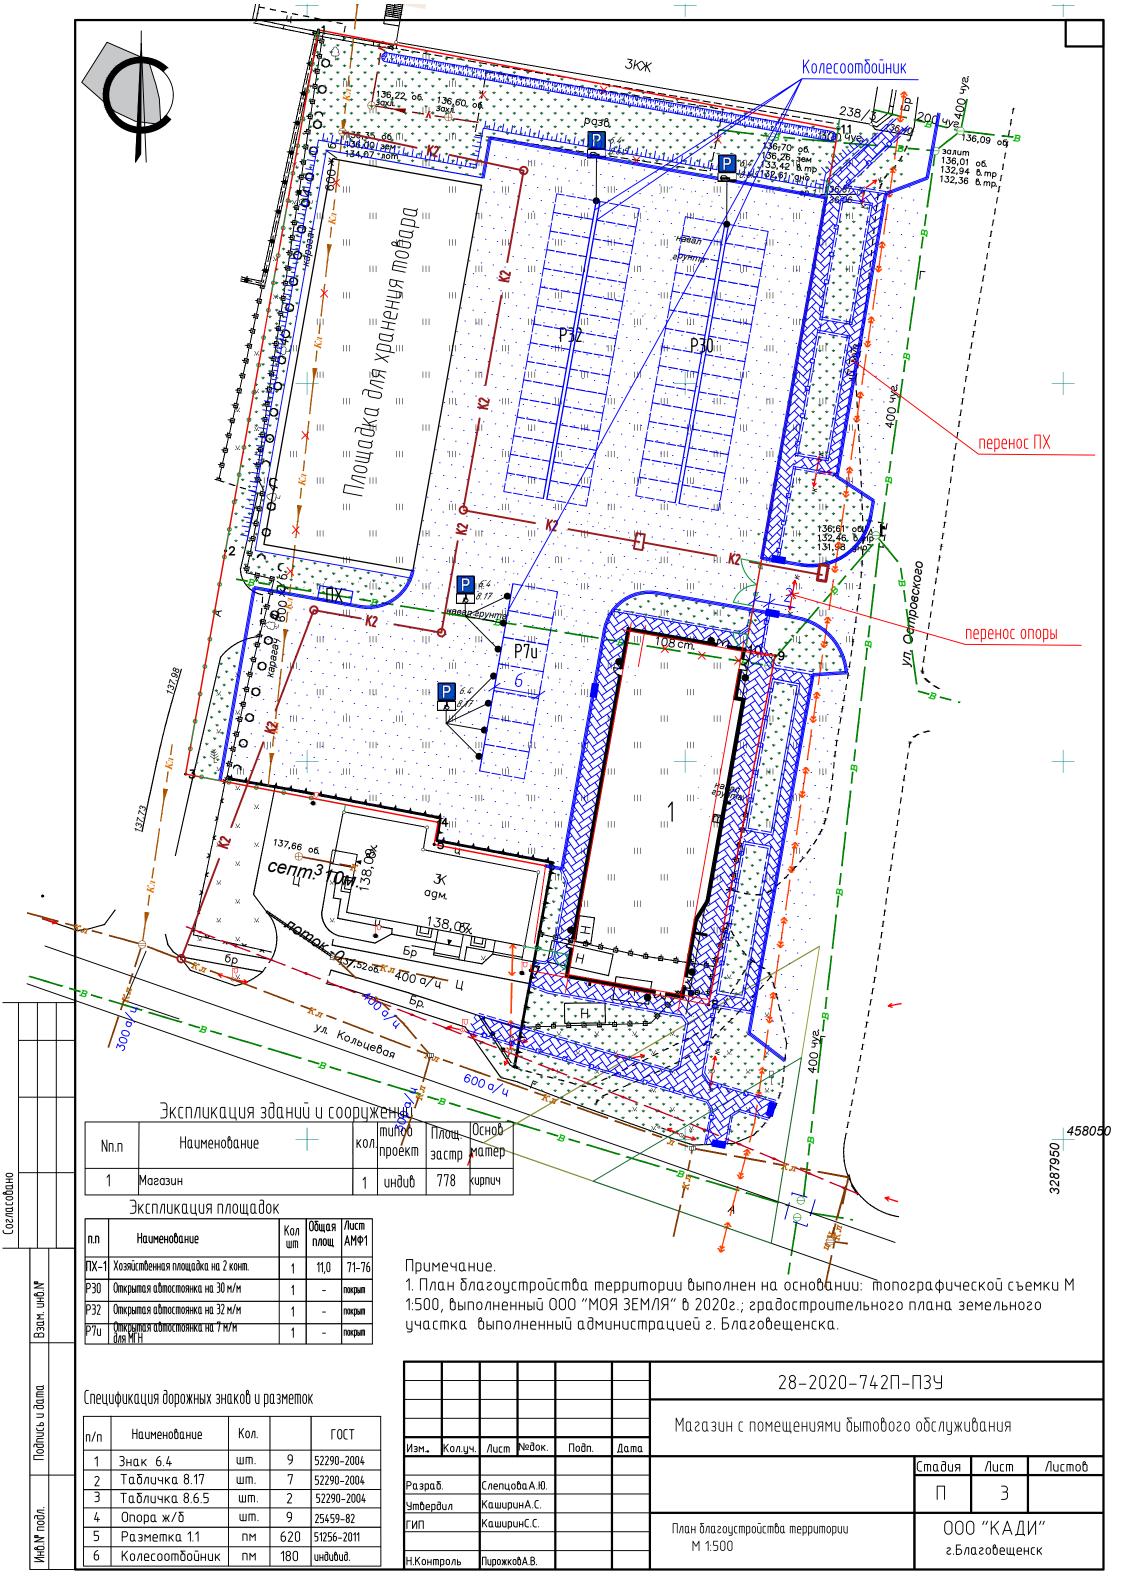


		D.		40 C T		OMOB 523	50 m									
	Гра		<u> </u>	10 C I I I	ь ООЬ	емов рай			Form	1						
	U30	φυч. οδρ.			именован		Ед. изм.	1этап Кол-во	Гост серия	Ac	Фальтоі ПРО	23Д	NID			
			Асфо	тигшор	етонный г	проезд*	м2	3987/630	см. конструк.	_	\\\\\\\\\\\\\\\\\\\\\\\\\\\\\\\\\\\\\\	FORTON	вой камень			
			Tpom	уар из	n/Ium		м2	185/505	см. конструк.	_ !		F200 E F200 E	30.15 30,0 6665-91			
			Асфал	льтобеп	мто крнног	остка	м2	110/17	см. конструк.	 	V V Ветон. подгот. М200 F300					
	-		Доро	жный бо	ртовой кал	1ень	ПМ	206/155	6665-91*							
	==	——— Тротуарный бортовой камень						40/370	6665-91*	- Chief	10 15 10					
			Урнс	1			шт	6/-	индивид.	M(<u>T1</u> O(елкозернис ип А, марко снование и 5.20–40мм, 1	тый а/ь - а I. ГОСТ912 из щебня-	8см. <u>8-2009</u> 24см.			
	* * *	* * * *	′Поса	ιдκα εα	.30НО		м 2	1463/293	посев мног	1 11	5.20–40мм, 1 <u>ОСТ 25607–20</u> грамьованныя	09				
			Дороз	жный па	ндус-съезі]	шm	5	см. конструк.	<u>L</u> T	<u>3P 81-02-0</u>	Π–2001				
	—-к	2	Ливн	евая каі	нализация		ПМ	192	см.л.ПЗУ10-12							
	(o (K	Смот	ровой ко	роподец		шm	6	см.л.ПЗУ10-12							
	Ш	ш ДК	Дожд	еприемн	ный колоде	1	wm	2	см.л.ПЗУ10-12							
	-	•	Ospo	тждени	е участко	l	ПМ	193/-	индивид.							
			Ворс	 oma pad	пашные		ШM	1/-	индивид.] Тротуа	р из пли.	m				
	/	1	Калі	JMKQ			шш	2/-	индивид.							
	لتلتليا	بليليلي	1		⊇ откоса		m2/m3	113/12	посев мног. трав	1 1 1 1 1 1 1 1 1 1	У СТИТИТЕ В В СТИ					
Τ					ия шовар из щебня	на площадке а	м2	1040/-	щебеночный проезд	"T" \\						
						лнено в два :	этап	α:		Оп	сок (С8)ГОСТ87 сев от 0.04 до	0.12 (cp0.08)),2м.			
	•		-	беночн фальт	чыи, обетонны	ыū.			БР.100.2	20.8 / [[счано-цемент ОСТ 8735-88 Іта из песчаного		-0.02 м марки 400 h=0.05			
								(бетон	<u>FOCT 6665</u> B22.5, B 3.2, F300, W	<u>-91 (δε</u>	тон В22.5, ВъЗ имечание: песк мент20%, песо	.2, F300, W6)				
							Дор	ожныū пан	дус	ųė	мент20%, песо	к80% толщинс	. 2 см.			
						(съезд с п	npomi	уара на пр	оезжую ч			rb n3 uvn				
							по бетонному основанию (отмостка)						нию			
							1	0-1.21		\\\\\\\\\\\\\\\\\\\\\\\\\\\\\\\\\\\\\\						
						0.8	<i></i>			\nearrow	_ : ****					
•										8P.100.20.8 F200 Бетон В22,5	/ m·	ибованный грун	im Купл-0,98 -4см			
										BETON BEEN	Песча	нтобетон M200 но-цементная	смесь -0,02м			
							=		100 /==)	марки	400 h =0.05м чание: пескоие				
								Уклон не бо	лее 1:2U (5%	%) 			% толщина 2 см			
								2)-742Π-Γ	 739					
										0	Σ. 0					
	Изм К	(ол.уч.	/lucm	№док.	Подп.	Дата	asas	BUH C NOMEI	цениям о̀і	о оѕодошы	обслуживания					
	riaii	von.yч.	/iucili	- 30K.	110011.	дини					Стадия	/lucm	Листов			
	Разраб. Слепцова А.Ю. Утвердил КаширинА.С.										П	4				
	ГИП		Кашири								000) "КАДІ	<u>Λ</u> "			
	Н.Контр	0.// -	Піпожко	ħΔ R				Объемы рабо	m		г.Благовещенск					
	Н.Контроль ПирожковА.В.															


Согласовано


Взам. инв.N

Подпись и дата


Инв. И подл.

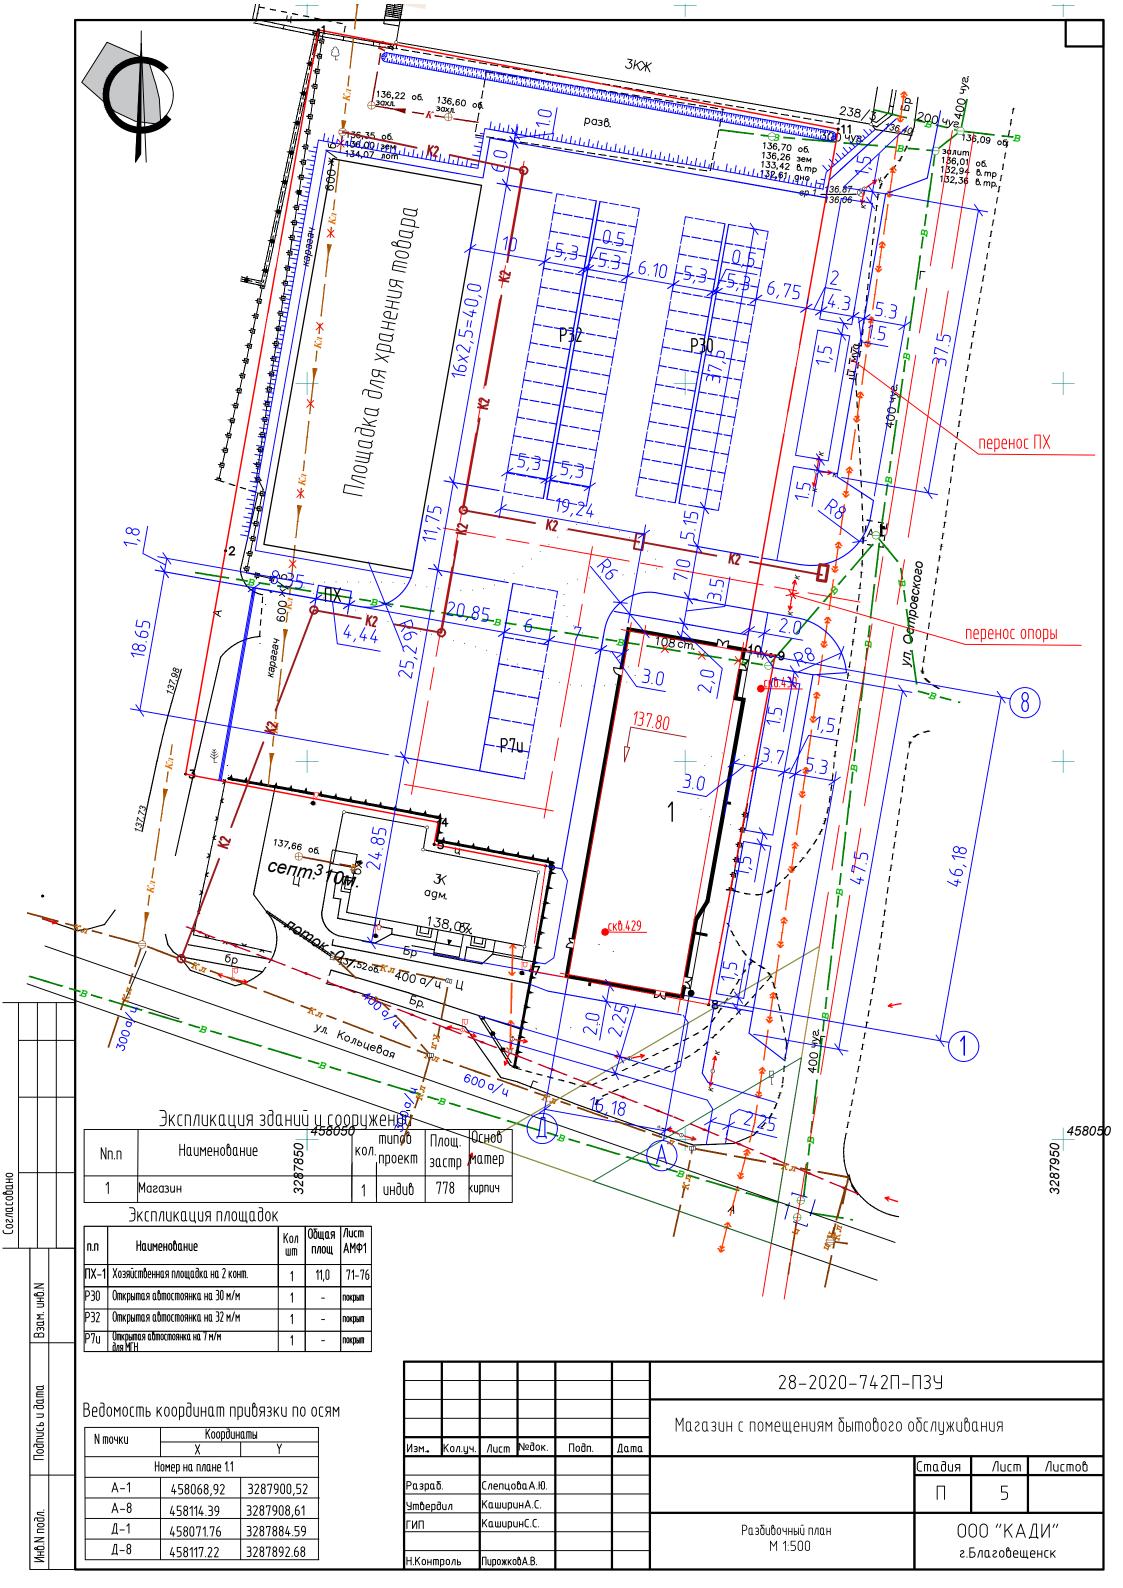


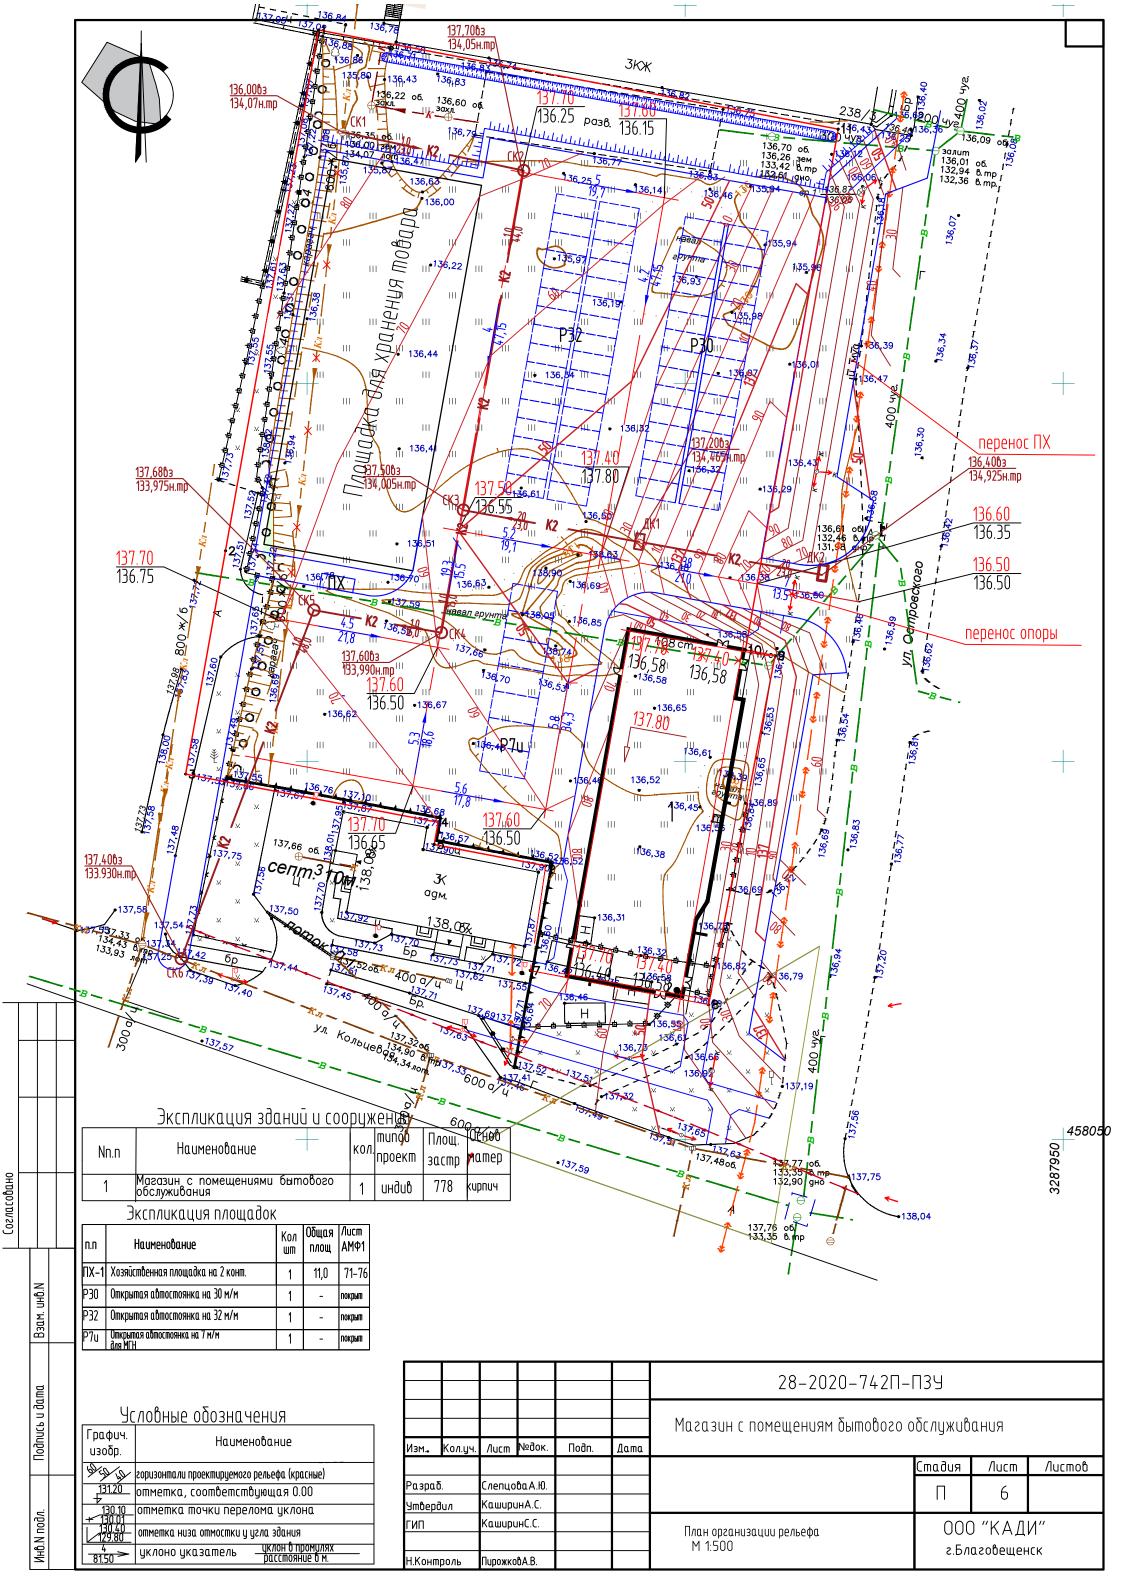


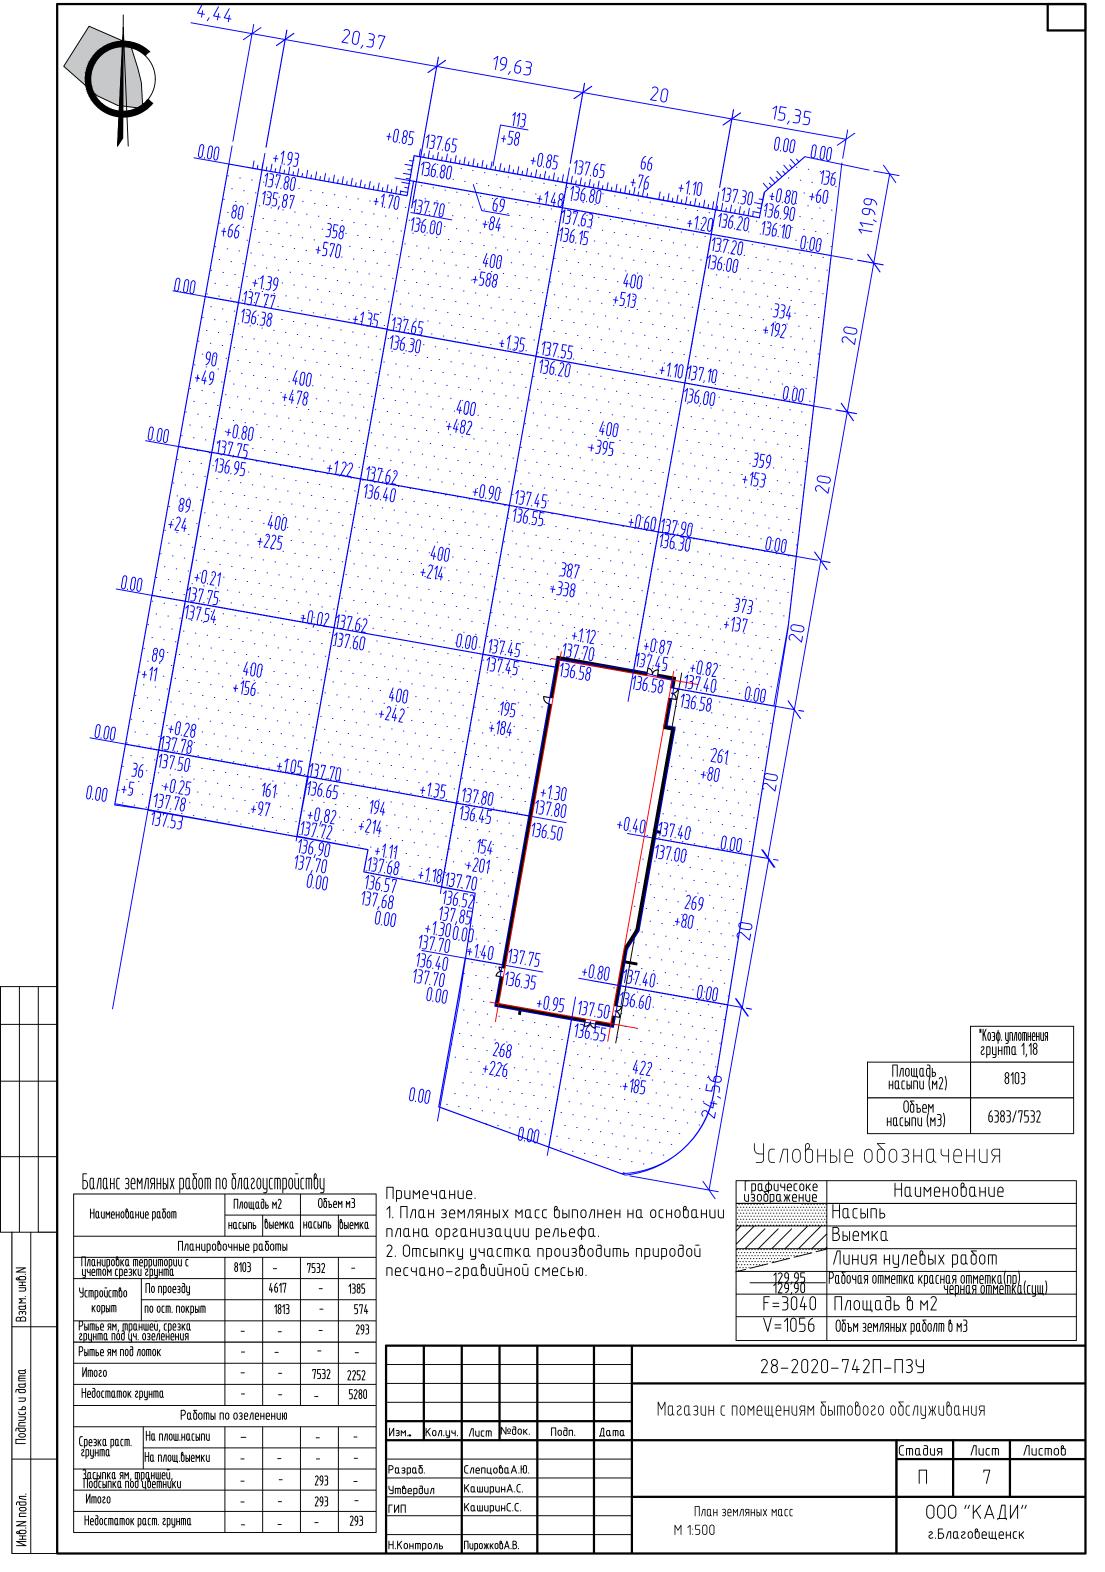

Согласовано

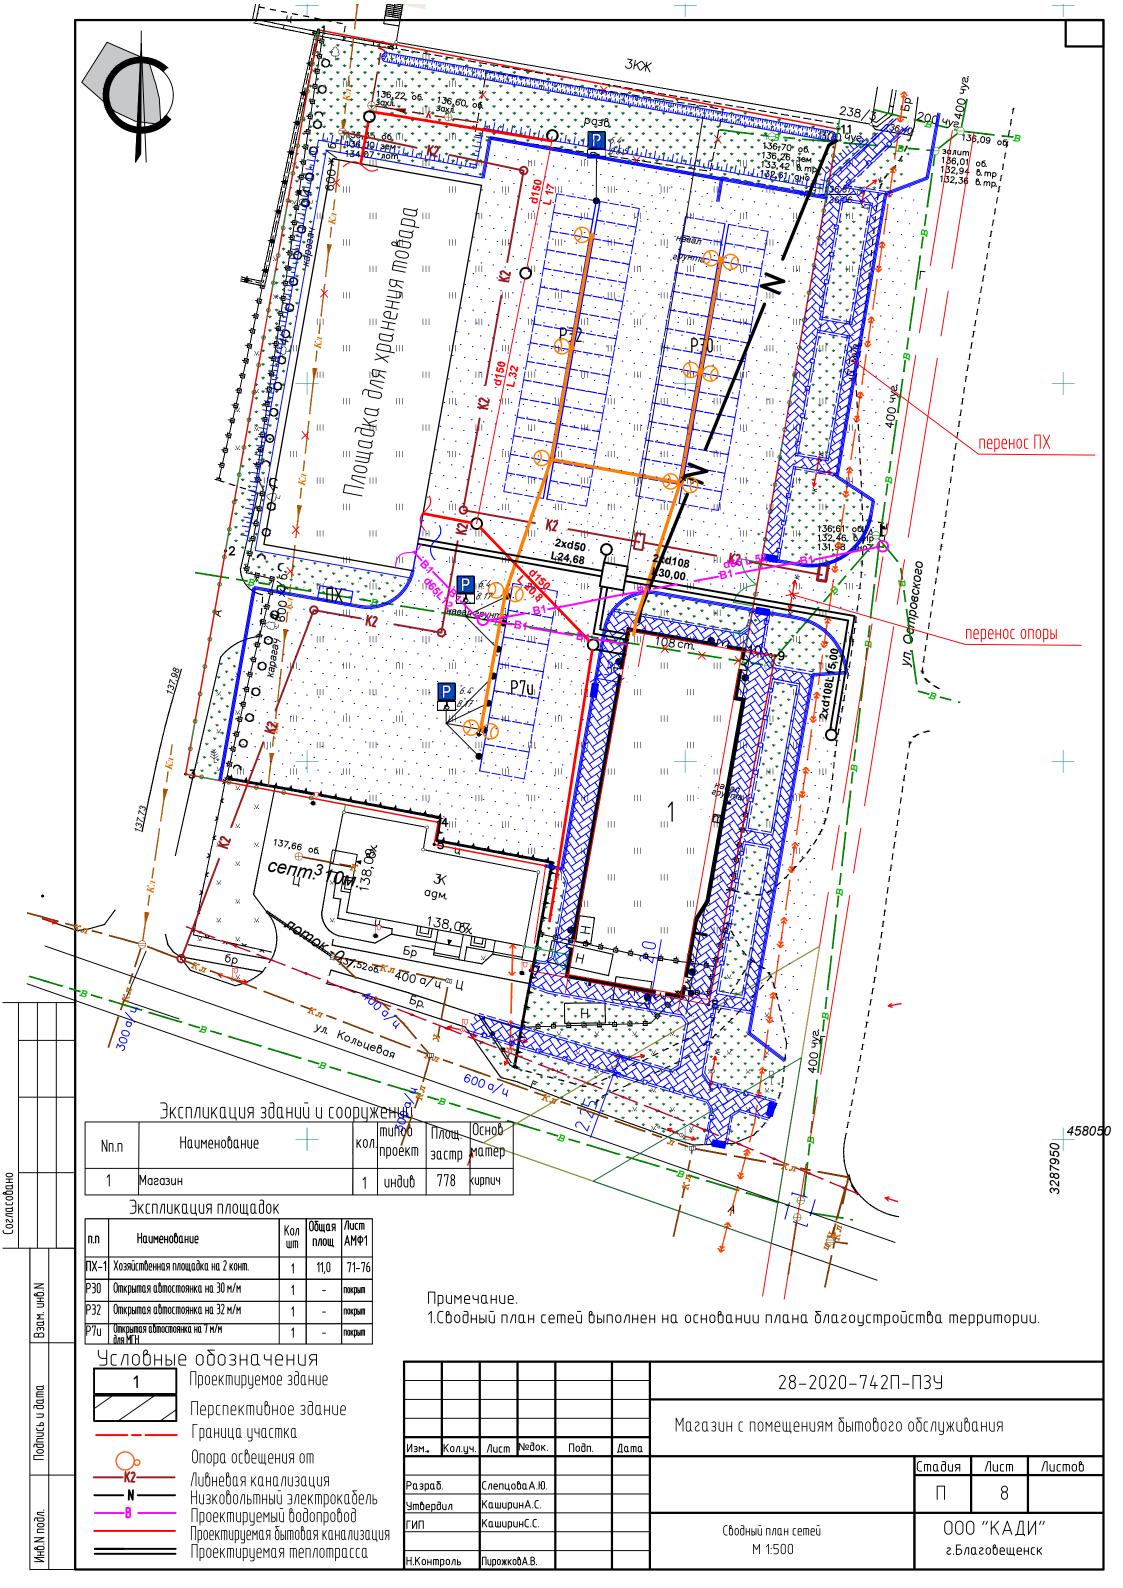

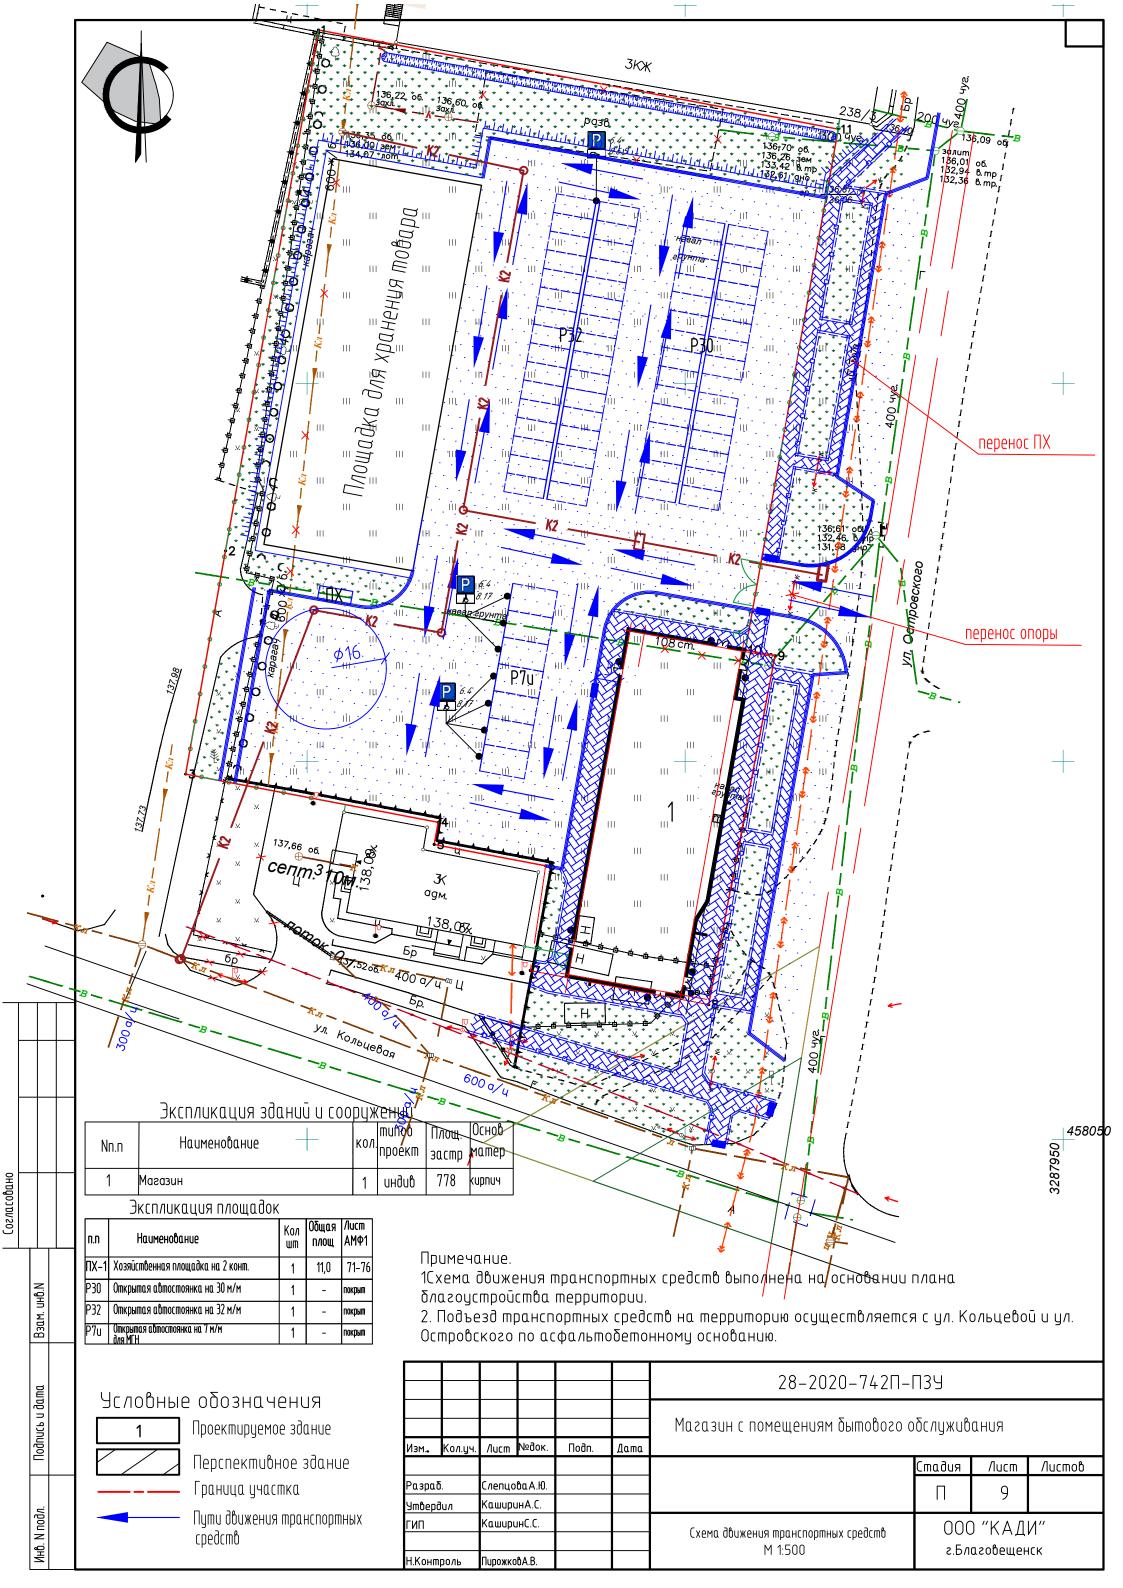

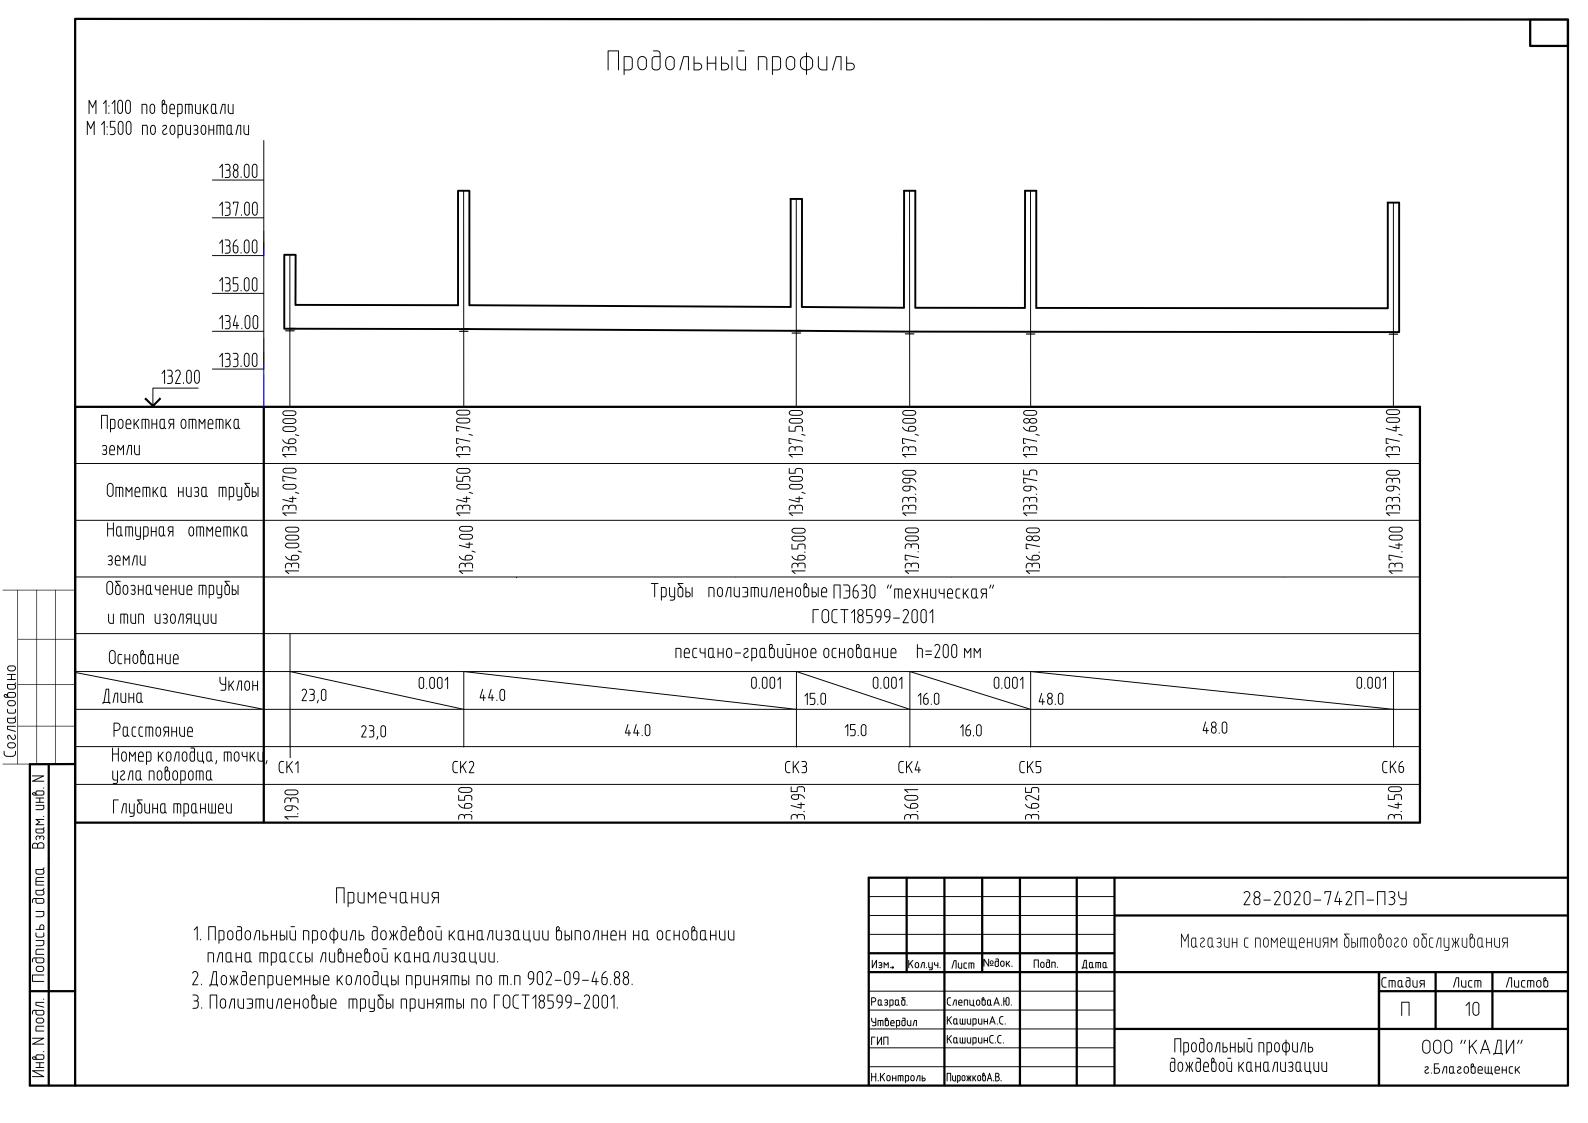

Продольный профиль М 1:100 по вертикали М 1:500 по горизонтали 138.00 137.00 <u>136.00</u> 135.00 134.00 <u>133.00</u> 132.00 137,500 137.200 |36.400 |134.925 | 136.400 Проектная отметка земли 134,005 134.465 Отметка низа трубы Натурная отметка 136.500 земли Обозначение трубы Трубы полиэтиленовые ПЭ400 "техническая" ГОСТ18599-2001 и тип изоляции песчано-гравийное основание h=200 мм Основание 0.020 0.020 Уклон 23,0 Длина 23,0 Расстояние 23,0 23,0 Номер колодца, точки CK3 ДК1 ДК2 угла поворота Глубина траншеи

Согласовано

Примечания

- 1. Продольный профиль дождевой канализации выполнен на основании плана трассы ливневой канализации.
- 2. Дождеприемные колодцы приняты по т.п 902-09-46.88.
- 3. Полиэтиленовые трубы приняты по ГОСТ18599-2001.

						28-2020-742П-П3У										
Изм	Кол.цч.	/lucm	№док.	Подп.	Дата	Магазин с помещениям быто	Магазин с помещениям бытового обслуживания									
			•				Стадия	/lucm	Листов							
Разраі	δ.	Слепцова А.Ю.					П	11								
Утвері	дил	КаширинА.С.					11	11								
ГИП		Кашири	л-С.С.			Продольный профиль	Ωſ	00 "KA	ЛИ"							
						дождевой канализации										
Н.Контроль [Пирожко	ιδΑ.Β.			טטאטבטטע אעוועוועזעעעע	дождерой канализации г.Благовещен									

КОЛОДЦЫ ДОЖДЕВОЙ КАНАЛИЗАЦИИ

		ям Колодца	П	ותמ,	НОЙ	- D	ΣΣ	ШОН	Расход материалов																				
01	колодца тобым ям		лубина по Н1, мм	0/IOĈ	монолитной б, мм	радочей р, мм	رك[ū de	Днище		Рабочая часть				Плита перекрытия Горловина								В						
θμα			271y a no 19 H,	Б У	монс Һ ठ,		I PHI	лтны М³			Сдоі	оные	жел	езоб	етон	ные	элег	1ehn	ы. Се	рия	3.900	0.1–1	4. Вь	INYCK	< 1.		۵, ا		
N колодца плану	Марка колодца по грунтовым условиям	Марка	Полная г. колодца I грофилю	Диаметр колодца Дк мм	Высота части 1	Высота части Н	Высота горловины І	Монолитный бетон В15, м³	ΠH 10	NH 15	ПН 20	KC 10.6	KC 10.9	KC 15.6	KC 15.9	KC 20.6	KC 20.9	ПП 10-1	ПП10-2	100 15-1	1ПП 15-2	4000-2	K06	KC 7.3	KC 7.9	9-11	Тип люка решетки	скоды, ш	Гидроизоляция
1	2	3	4	5	6	7	8	9	10	11	12	13	14	15	16	17	18	19	20	21	22	23	24	25	26	27	28	29	30
CK1	сухие	ДКСП-4	1930	1500	925	600	405	1.40		1				1							1		1			1	Т	6	
CK2	сухие	ДКСП-4	3650	1500	1345	1800	505	1.93		1					2						1		2			1	T	6	
CK3	сухие	ДКСУ1-5	3495	1500	1345	1500	650	1,93		1				1	1						1		1	1		1	Т	6	
CK4	сухие	ДКСП-4	3601	1500	1345	1800	456	1,93		1					2						1		1			1	T	6	
CK5	сухие	ДКСП-4	3625	1500	1345	1800	480	1.93		1					2						1		2			1	T	7	
CK6	сухие	ДКСЧ1-5	3450	1500	1345	1500	605	1,93		1				1	1						1		2	1			Т	6	

КОЛОДЦЫ ДОЖДЕПРИЕМНЫЕ

		по типовому	Марка колодца	1, AK	ποдцα, Η	Отметки		шешки		(нош							
	_			олодпа						Сдог	оные жел		Скобы	итный бе ка В-15	Примоналио					
	/u "N.	N'N' схем п проекту		Диаметр ко	Высота ко	верха решетки	лотка колодца	Tun pe	ПН 10	NH 15	KC7.3	KC7.9	KC10.9	KC10.9δ	ПП10-2	ПД 6	K06	wm	Монолить лотка Е	Примечание
┧[1	2	3	4	5	6	7	8	9	10	11	12	13	14	15	16	17	18	19	20
	1	ДК-1	ДК-13	700	2735	137.200	134.465	ДМ	1		1	2		_	1	1	3	5	0.1	
	2	ДК-2	ДК-2	700	1475	136.400	134.925	ДМ	1			1			1	1	3	2	0.1	

						28-2020-742П-ПЗУ										
Изм	Кол.уч.	Лист	№док.	Подп.	Дата	Магазин с помещениям бытового о	бслужив	αния								
							Стадия	/lucm	Листов							
2 азраб	5 .	Слепцо	ва А.Ю.				П	12								
У тверс	Эил	Кашири	ıнА.С.				1 1	12								
эосрос		КаширинС.С.				בעעיווודו טטוועסארוו גאטשטטטרוא אטעטקוופט	о. 000 "КАДИ"									
						Таблицы привязки смотровых колодцев. Таблицы привязки дождеприемных колодцев.										
Н.Конт	роль	Пирожко	вА.В.			таолацы правляка вожоспрастных коловцев.	г.Благовещенск									

Формат АЗ

	Поз.	Наименование и техническая характеристика	Тип, марка,обозначение документа, опросного листа	a u	д обору- ования, зделия, ітериала		3aboi Jabonosu-	лше/ль	Еди – ница изме – рения	Коли- чество	Масса единиці кг		Цена, за един.	
	1	2	3		4		5		6	7	8		9	
		<u>ДОЖДЕВАЯ КАНАЛИЗАЦИЯ</u>												
		<u>Система К2</u>												
		1 Трубы напорные из полиэтилена ПЭ 630	ГОСТ18599-2001						М	146				
		2 Трубы напорные из полиэтилена ПЭ 400	ГОСТ18599-2001						М	46				
		З Колодец круглый из сборных ж/б колец смотровой Ø1500мм	m n 902-09-46.88					K	омплект	6				
		4 Дождеприёмный колодец Ø 700 мм H=2,640м	mn 902-09-46.88					K	комплект	1				
		5 Дождеприёмный колодец Ø 700 мм Н=1,440м	mn 902-09-46.88					K	омплект	1				
		6 Дождеприёмник ДМ	ГОСТ 26008-83						ШШ	2				
		7 Люк чугунный 700 мм, mun «Т» (С250)	ГОСТ 3634-99						ШШ	6				
									2	28-2020-	742П-П3	39		
				Изм к	Кол.уч. Лист	№док.	Подп. Дат		1агазин с	помещения				
\vdash				Разраб.	Слепцоб	M.A.of		-				падия		Пистов Пистов
				Утверди	л Кашири	нА.С.		1				П	13	
				ГИП	Кашири	нС.С.		Специфика	Спецификация оборудо и материалов по дожд		делий		ОО "КАДИ	
				Н.Контро	оль Пирожкою	δA.B.		ם אעווופטעט	1/100 HU UU)	KUEUUU KUHU	ППППППППППППППППППППППППППППППППППППППП	3.5	5лаговещено	.K

Гогласовано

Инв. N подл. Подпись и дата Взам. инв. N

