# 000 "Строй-Стандарт"

Раздел: "Архитектурные решения." Конюшня на 19 голов.



Заказчик: Гасташев Т.А. Руководитель проекта: Дикинов М.М.

Нальчик 2020г.

## Ведомость рабочих чертежей

Лист	Наименование	Примечание
1	2	3
1	Ведомость рабочих чертежей	
2	Общие данные.	
3	Геолокация цччастка	
4	Визуализация фасада	
5	Визуализация фасада	
6	План 1 Блока "А" на отметке +1,800	
7	План 1 этажа Блока "В" на отметке +1,800	
8	Экспликация помещений Блок "А"	
9	План Блока "Б" Экспликация Блока "Б"	
10	Экспликация Блока "В"	
11	Фундаментная плита Блок "А"	
12	Фундаментная плита блока "В"	
13	Фасад в осях"1–5"Блок "А" Фасад в осях 5–1" Блок "А"	
14	Фасад А-В Блока "А" Фасад В-А Блока "А"	
15	Фасад 6–9 Блок "Б" , Фасад 9–6 Блок "Б" Фасад А–Б Блок "Б" , Фасад Б–А Блок "Б"	
16	Фасад в осях 10–21 Блок "В" Фасад в осях 21–10 Блок "В"	
17	Фасад в осях А-В Блок "В" Фасад в осях В-А Блок "В"	
18	План кровли Блока "А"	
19	План кровли Блока "В"	

ред			
аата			01/08-20 3П
Hodn. u d			Российская Федерация, Кабардино –Балкарская республика, г. Нальчик, 07:09:0105031:239
+	4	Рук. проекта         Дикинов М.М.           ГИП         Акимов С.В.	Стадия Лист Листов Конюшня на 19 голов.
№ подл.		Норма контроль Акимов С.В. Разработал Паштов И.А.	П 1
OHII			Ведомость чертежей 000 "Строй—Стандарт"

#### Общие данные

#### 1. Общая часть

- 1.1. Материалы проектирования .
- 1.1.1. Рабочая документация проекта выполнена на основании архитектурно –планировочного технического задания.
- 1.1.2. Характеристики района строительства и условия эксплуатации -
- снеговой район //
- расчетная снеговая нагрузка –120 кг/м.кв.
- *ветровой район Га*
- нормативное значение давления ветра 23 кг/м.кв.
- расчетная зимняя температура наружного воздуха°– 18 С
- нормативная глубина промерзания 0,85 м (принята условно по песку и гравелистому грунту)
- цсловия эксплуатации здания отапливаемое
- класс ответственности сооружения ІІ
- 1.2. Технические решения принятые в рабочих чертежах, разработаны в соответствии с действующими нормами, правилами и стандартами и соответствуют требованиям:
- СНиП 2.01.07-85 "Нагрузки и воздействия";
- СНиП 2.03.11-85 "Защита строительных конструкций от коррозии";
- СНиП II-3-79\* "Строительная теплотехника";
- СНиП 2.07.01–89«Градостроительство. Планировка и застройка городских и сельских поселений»;
- СНиП 23-02-2003 «Тепловая защита зданий»;
- Теплопотери здания. Справочное пособие.;
- СНиП 2.04.03–85 Канализация. Наружные сети и сооружения;
- СНиП 2.04.05—91 Строительные нормы и правила отопление, вентиляция и кондиционирование;
- СНиП 12-01-2004 Строительные нормы и правила Российской Федерации "Организация строительства;
- СНиП 3.02.01–87 Земляные сооружения. Основания и фундаменты ;
- СНиП 3.03.01 87 Несущие и ограждающие конструкции;
- СНиП 23-01-99 Строительная климатология;
- СНиП 2.03.11–85 Защита строительных конструкций от коррозии;
- СНиП 21-01-97\* Пожарная безопасность зданий и сооружений;
- ГОСТ 30108-94 Материалы и изделия строительные;
- СНиП 11-26-76 Кровли;

инв. №

и дата

- СП 2.13130.2012 Системы противопожарной защиты. Обеспечение огнестойкости объектов защиты
- СП 16.13330.2011 "СНиП II-23-81\* Стальные конструкции" (с изменением N 1)

- 1.3. Перед началом строительно –монтажных работ проект дома должен быть привязан к конкретной местности в части :
  - а) привязки по горизонтали к границам участка и по вертикали к рельефу;
  - б) корректировки фундаментов в соответствии с инженерно -геологическими условиями на участке;
  - в) подключение к местным инженерным сетям;
- 1.4. В соответствии с Законом РФ "О сертификации" все материалы и изделия, используемые в строительстве, должны быть сертифицированы на предмет гигиенической и пожарной безопасности, и др.
- 1.5. Производство всех строительно -монтажных работ вести под постоянным наблюдением опытного производителя работ с ВЫСШИМ СТРОИТЕЛЬНЫМ ОБРАЗОВАНИЕМ, с соблюдением правил техники безопасности, в соответствии с нормативными документами.
- 1.6. Без штампа "К производству работ" технадзора Заказчика настоящий комплект чертежей не имеет силы и служит только для подготовительных работ и для получения разрешения на строительство.

#### 2. Конструктивная схема

2.1. Здание с полным стальным каркасом из ЛСТК профиль ПСЖ 200

Фермы из профиля ПСЖ 200


Строительные конструкции


- 1. Основной несущий элемент Стальная рамма 19200 мм
- 2. Фундамент железобетонная монолитная плита
- 3. Наружные ограждающие конструкции –сэндвич панели 60 мм (PIR 60)
- 4. Перегородки гипсокартонные 100-200 мм
- 5. Высота 1 этажа 3500 мм,
- 6. Кровля сэндвич панели толщиной 80 мм (PIR 80)
- 7. Окна Заполнение оконных проемов ПВХ профиль и однокамерный стеклопакет
- 8. Кровля двускатная, угол 12.5
- 9. В качестве нулевой отметки была принята отметка чистого пола 1 этажа Блока А.


### Основные технико - экономические показатели


Nº	Наименование	Единица измерения	Количество
1	Этажность	этажей	1
2	Общая площадь	м.кв.	1305.28
3	Строительный объем	м.куб.	4568.48

						01/08-2	01/08-20 <i>3</i> П										
Изм.	Кол.	Лист	№ док .	Подп.	Дата	Российская Федерация, Кабардино –Балкари 07:09:0105031:23		лика, г. Нал	ЛЬЧИК,								
Рук. пр	оекта	Дикинов	M.M.				Стадия	Лист	Листов								
ГИП	Акимов С.В.			Конюшня на 19 голов.	П	2											
Норма .	контроль	Акимов	С.В.														
Разраб	отал	Паштов .	И.А.														
						Общие данные	000 "Строй—Стандарт"										

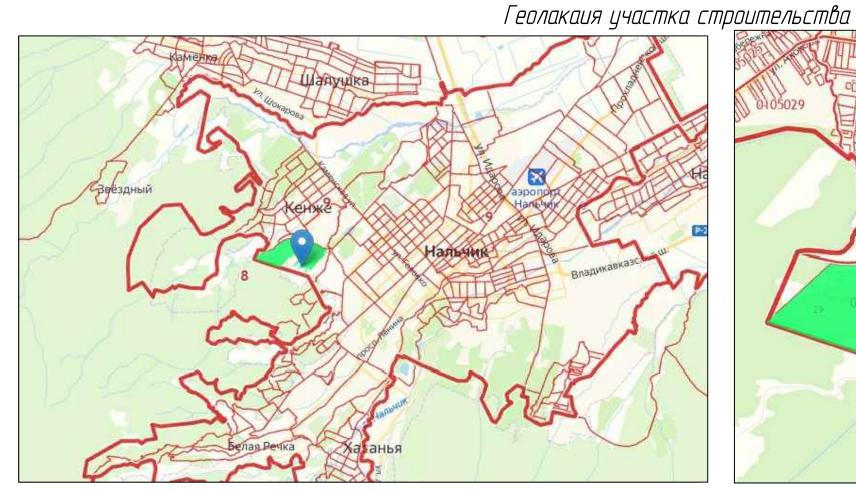

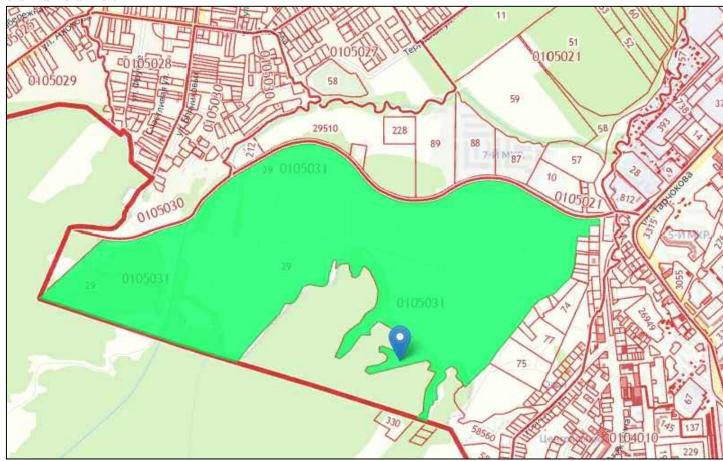

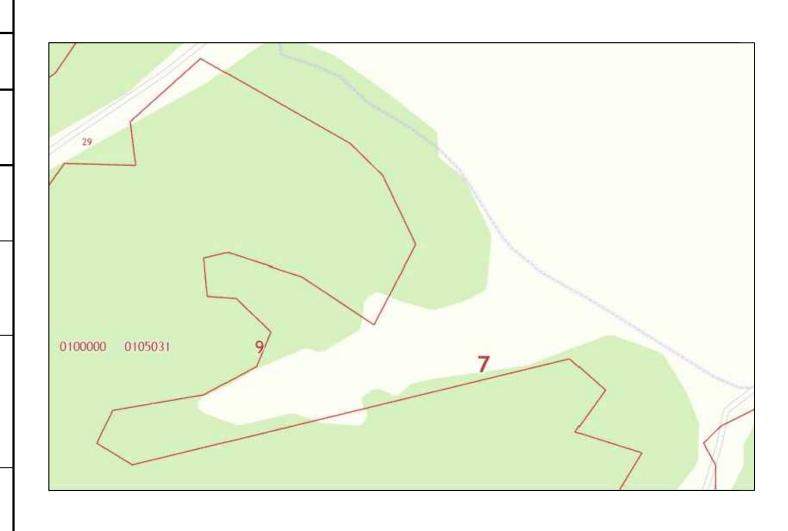

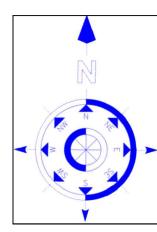

### Примечания :

- 1. *Кадастровый номер участка 07:09:0105031:239*
- 2. Категория земель Земли населенных пунктов (для сельскохозяйственнго использования)
  3. Адрес Российская Федерация, Кабардино –Балкарская Республика, г. Нальчик, с. Кенже
  4. Площадь 9500 кв.м.

- 5. Форма собственности Частная

						01/08-20 <i>3</i> П											
Изм.	Кол.	Лист	№ док .	Подп.	Дата	Российская Федерация, Кабардино –Балкара 07:09:0105031:23		лика, г. Нал	764UK ,								
Рук. проекта		Дикинов		710011.	дата		Стадия	Лист	Листов								
ГИП Норма .			кимов С.В. кимов С.В.			Конюшня на 19 голов.	П	3									
<del> </del>		Паштов И.А.				Геолакаия участка строительства	000 "Строй –Стандарт"										

## Визуализация фасада





Листов


Взам. инв. №										
Подп. и дата	Изм.	Кол.	Aucm	№ дак .	Подп.	Дата	01/С Российская Федерация, Кабардино –Балн 07:09:010503	98–20 ЭП Карская респус 1:239	Глика, г. Н	альчик,
	Рук. про		Дикинов		110011.	Jama		Стадия	Лист	/lucmot
	ГИП		Акимов	C.B.			Конюшня на 19 голов.	П	,	
подл.	Норма к	онтроль	Акимов	C.B.				11	4	
MHB. Nº 1	Разрабол	пал	Паштов И	1.A.			Визуализация фасада	000	"Строй –Сі	тандарт "




R3av																					
дата																	01/	08-20 <i>3</i> П			
Nodn. u di									Изм.	Кол.	Лист	№ док.	Подп.	Дата		Российская Федерац	ция , Кабардино –Бал 07:09:010503		ублика, г.	Нальчик,	
									Рук. пр	оекта	Дикинов							Стадия	Лист	Листо	в
подл.									ГИП Норма	контроль	Акимов Акимов				<u> </u>	Конюшня на 19	Э 20Л0в.	П	5		
≥									Разраб	ботал	Паштов и	И.А.				D	4 3 -	00	O "Cmpoi	Cmaudanm"	
MHD.																Визуализация	фасаоа		ט נוווµטט –	Стандарт "	

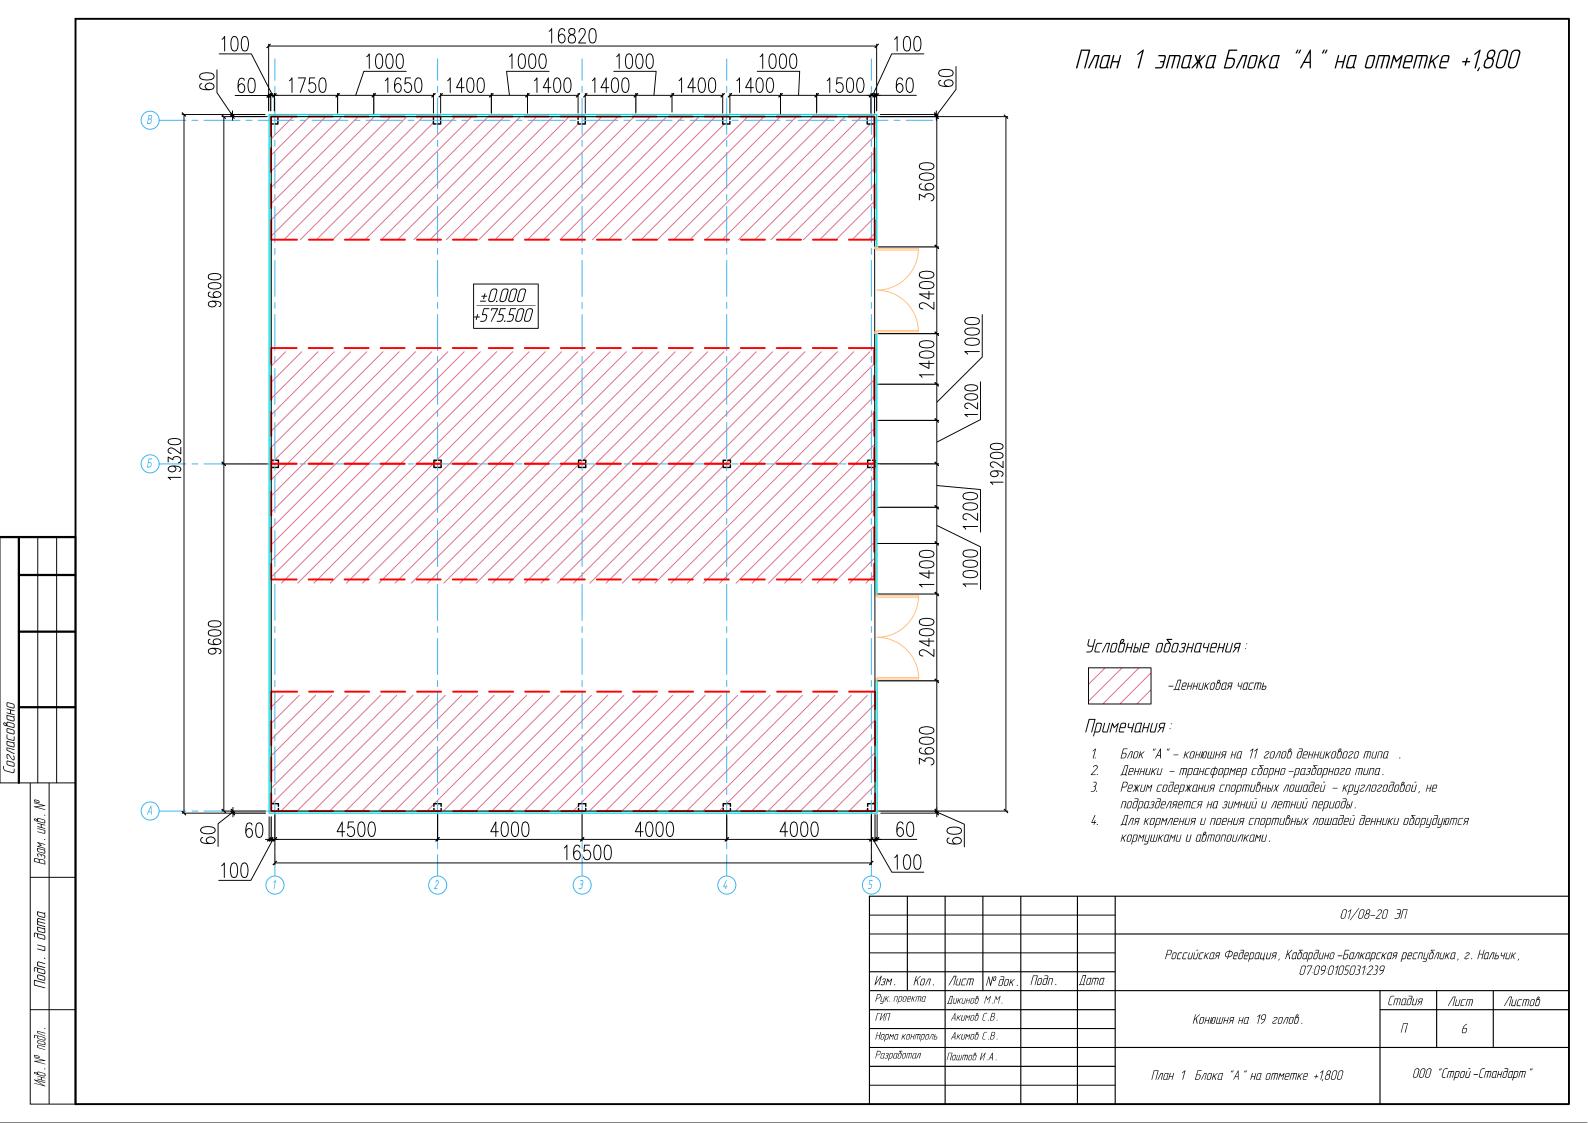

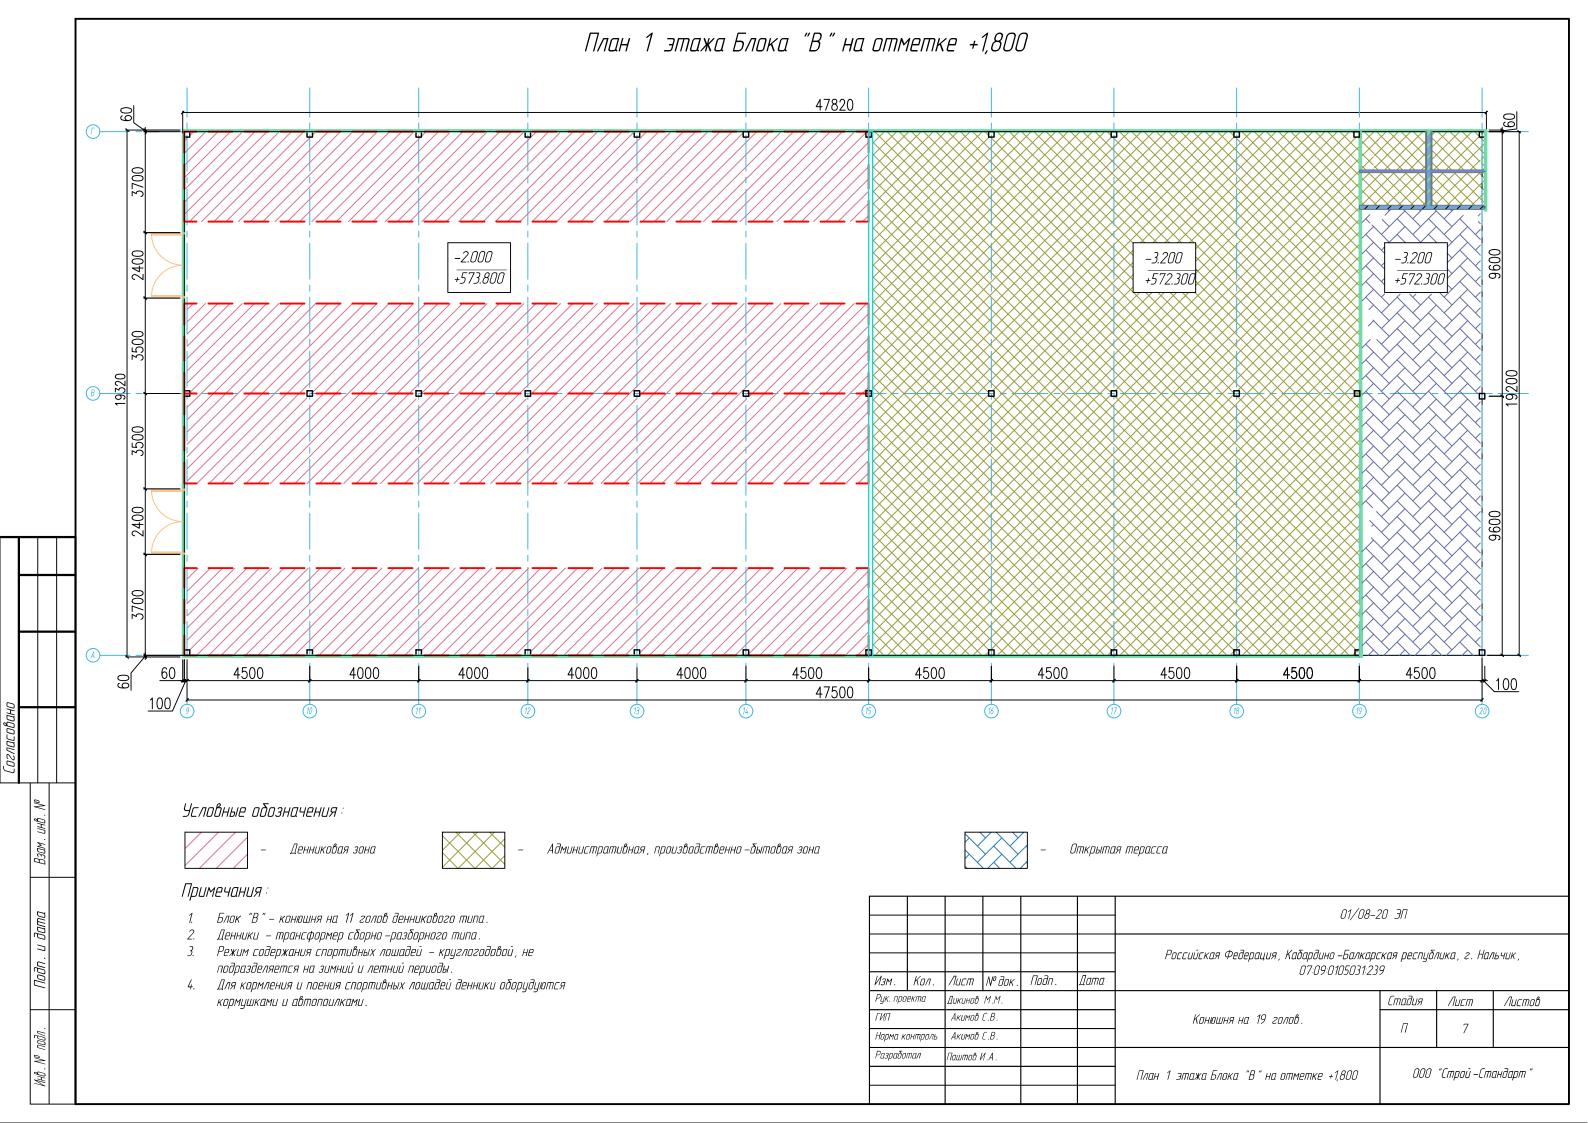

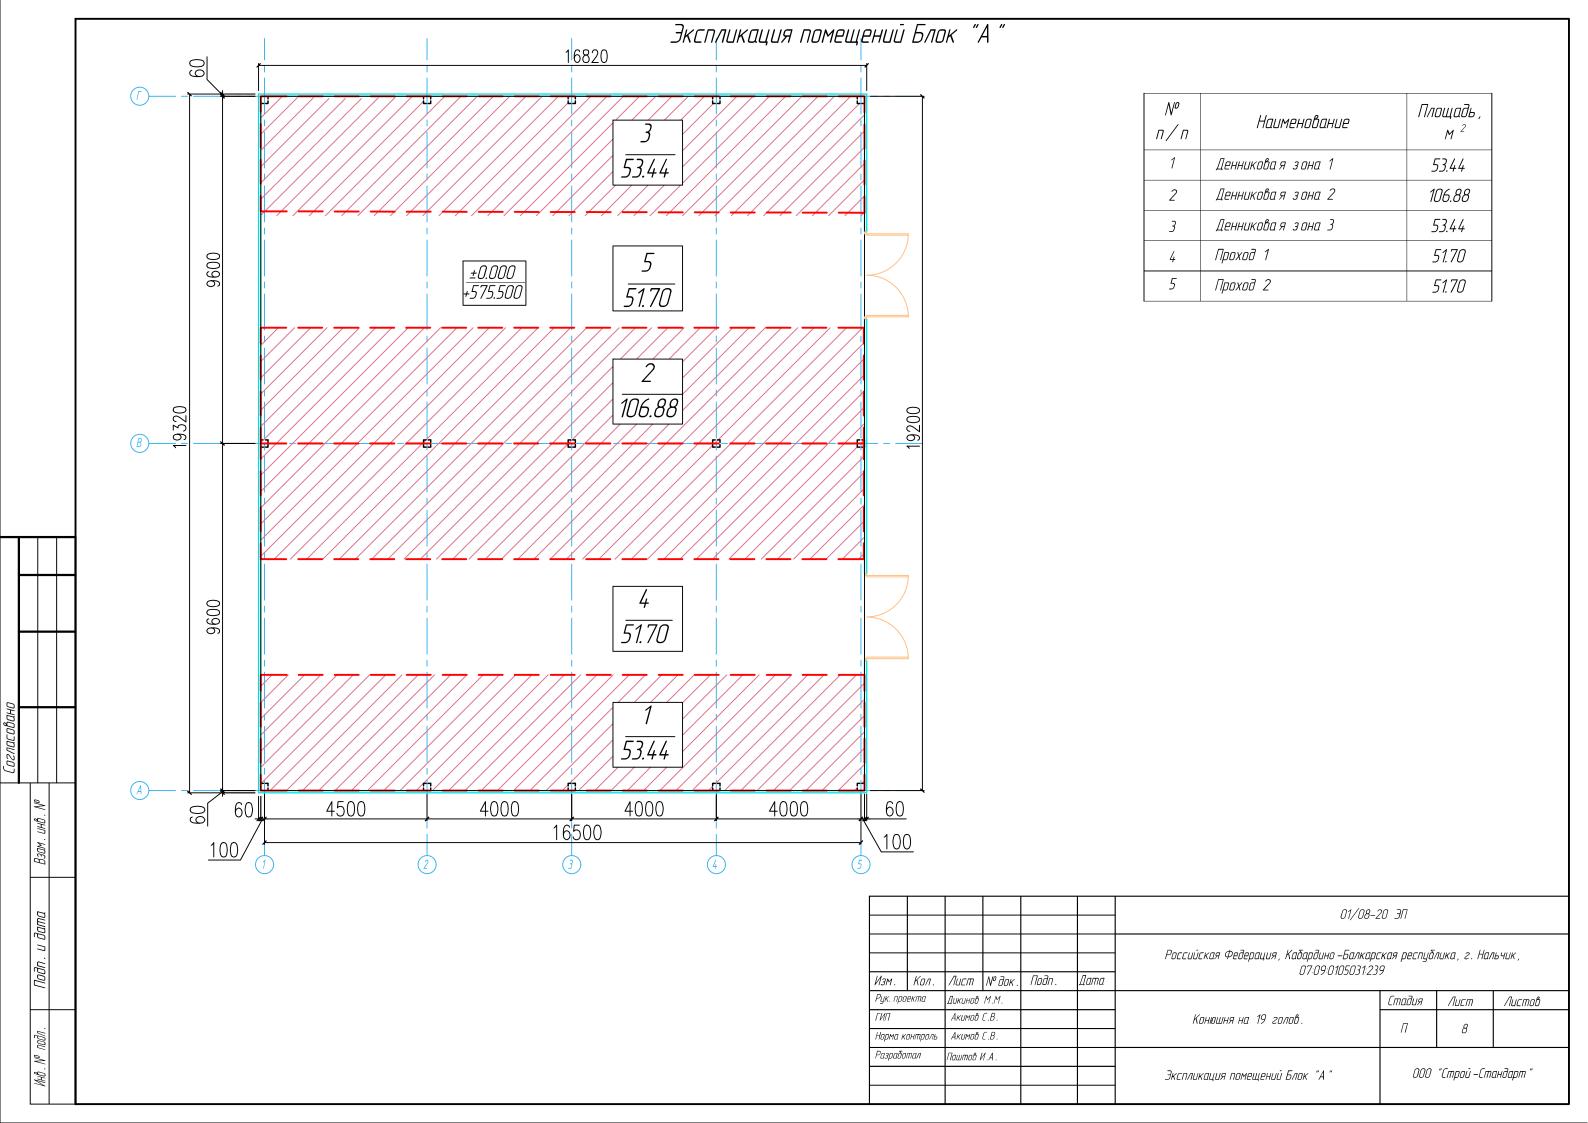



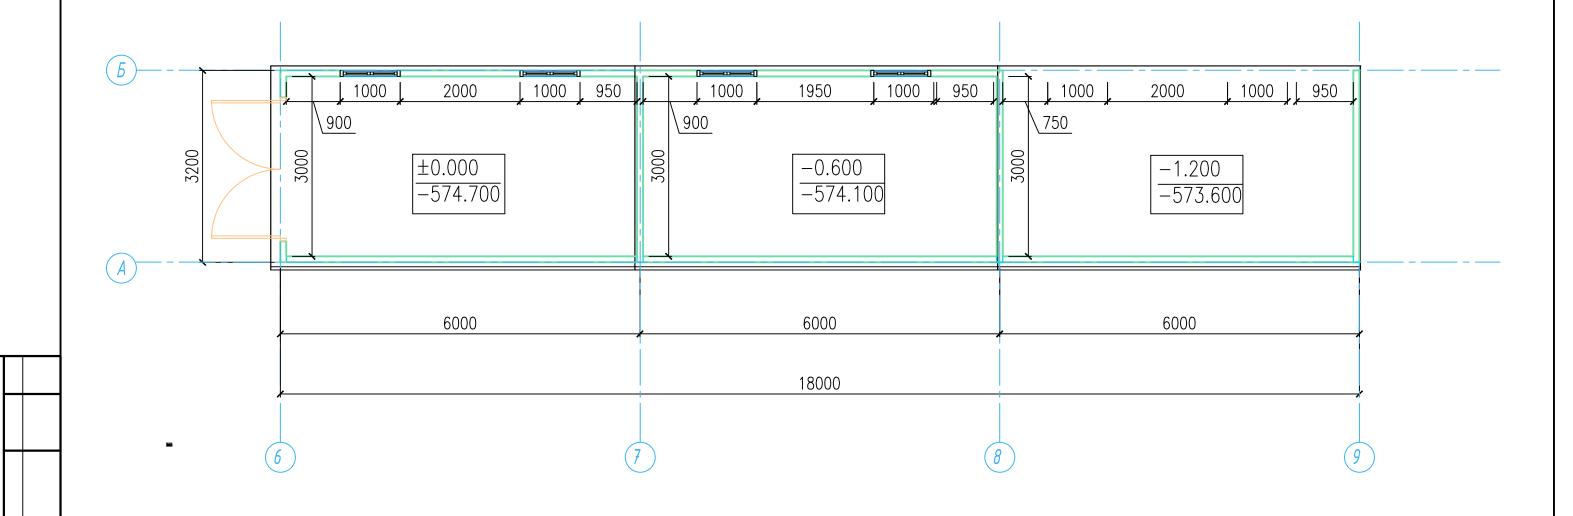

Nº ⊓/п	Наименование	Площадь, м <sup>2</sup>
1	Помещение 1	17.55
2	Помещение 1	17.55
3	Помещение 3	17.55

Подп. и дата

						01/08-20 3 <sub>П</sub>										
						Российская Федерация, Кабардино –Балкара	ская песпибл	лика г Нал	16 41 IK							
						07:09:0105031:23		iona, o. man	<i>D</i> , <i>G</i> , <i>t</i> ,							
Изм.	Кол.	Лист	№ док.	Подп.	Дата	U 7-U <del>3</del> -U 10303 1-23	U I · U 7· U I · U I · U I · U I · U I · U I · U I · U I · U I · U I · U I · U I · U I · U I · U I · U I · U I									
Рук. проекта		Дикинов	икинов М.М.				Стадия	Лист	Листов							
ГИП		Акимов	С.В.			Конюшня на 19 голов.	П	9								
Норма к	онтроль	Акимов	С.В.				11	7								
Разрабо	тал	Паштов И	1.A.													
						План Блока "Б" Экспликация Блока "Б"	000 "Строй –Стандарт"									

