ВЕДОМОСТЬ РАБОЧИХ ЧЕРТЕЖЕЙ ОСНОВНОГО КОМПЛЕКТА КД

Примечание Примечание Примечание Примечание Маименование Схема расположения мауэрлатов на отм. низа +3,200 Конструкции чердачного перекрытия на отм. низа +3,350. 3D виды Схема расположения конструкций чердачного перекрытия на отм. верха +3,550 Балки чердачного перекрытия Б1 + Б12. Схема сплачивания. Конструкции крыши. 3D вид Схема расположения конструкций крыши Фасады 2-6, И-В и В-И. Фрагмент 1 фасада. Сечение 1-1 Сечения 2-2 и 3-3 Сечение 4-4 Стропильные ноги Сн1 + Сн9. Схема сплачивания Стропильные ноги Сн10 + Сн12, Сн14, Сн15, Сн81, Сн82. Схема сплачивания			
2 Схема расположения мауэрлатов на отм. низа +3,200 3 Конструкции чердачного перекрытия на отм. низа +3,350. 3D виды 4 Схема расположения конструкций чердачного перекрытия на отм. верха +3,550 5 Балки чердачного перекрытия Б1 ÷ Б12. Схема сплачивания. 6 Конструкции крыши. 3D вид 7 Схема расположения конструкций крыши 8 Фасады 2-6, И-В и В-И. Фрагмент 1 фасада. 9 Сечение 1-1 10 Сечения 2-2 и 3-3 11 Сечение 4-4 12 Стропильные ноги Сн1 ÷ Сн9. Схема сплачивания	Лист	Наименование	Примечание
3 Конструкции чердачного перекрытия на отм. низа +3,350. 3D виды 4 Схема расположения конструкций чердачного перекрытия на отм. верха +3,550 5 Балки чердачного перекрытия Б1 ÷ Б12. Схема сплачивания. 6 Конструкции крыши. 3D вид 7 Схема расположения конструкций крыши 8 Фасады 2-6, И-В и В-И. Фрагмент 1 фасада. 9 Сечение 1-1 10 Сечения 2-2 и 3-3 11 Сечение 4-4 12 Стропильные ноги Сн1 ÷ Сн9. Схема сплачивания	1	Общие данные	
4 Схема расположения конструкций чердачного перекрытия на отм. верха +3,550 5 Балки чердачного перекрытия Б1 ÷ Б12. Схема сплачивания. 6 Конструкции крыши. 3D вид 7 Схема расположения конструкций крыши 8 Фасады 2-6, И-В и В-И. Фрагмент 1 фасада. 9 Сечение 1-1 10 Сечения 2-2 и 3-3 11 Сечение 4-4 12 Стропильные ноги Сн1 ÷ Сн9. Схема сплачивания	2	Схема расположения мауэрлатов на отм. низа +3,200	
5 Балки чердачного перекрытия Б1 ÷ Б12. Схема сплачивания. 6 Конструкции крыши. 3D вид 7 Схема расположения конструкций крыши 8 Фасады 2-6, И-В и В-И. Фрагмент 1 фасада. 9 Сечение 1-1 10 Сечения 2-2 и 3-3 11 Сечение 4-4 12 Стропильные ноги Сн1 ÷ Сн 9. Схема сплачивания	3	Конструкции чердачного перекрытия на отм. низа +3,350. 3D виды	
6 Конструкции крыши. 3D вид 7 Схема расположения конструкций крыши 8 Фасады 2-6, И-В и В-И. Фрагмент 1 фасада. 9 Сечение 1-1 10 Сечения 2-2 и 3-3 11 Сечение 4-4 12 Стропильные ноги Сн1 ÷ Сн9. Схема сплачивания	4	Схема расположения конструкций чердачного перекрытия на отм. верха +3,550	
7 Схема расположения конструкций крыши 8 Фасады 2-6, И-В и В-И. Фрагмент 1 фасада. 9 Сечение 1-1 10 Сечения 2-2 и 3-3 11 Сечение 4-4 12 Стропильные ноги Сн1 ÷ Сн9. Схема сплачивания	5	Балки чердачного перекрытия Б1 ÷ Б12. Схема сплачивания.	
8 Фасады 2-6, И-В и В-И. Фрагмент 1 фасада. 9 Сечение 1-1 10 Сечения 2-2 и 3-3 11 Сечение 4-4 12 Стропильные ноги Сн1 ÷ Сн9. Схема сплачивания	6	Конструкции крыши. ЗД вид	
9 Сечение 1–1 10 Сечения 2–2 и 3–3 11 Сечение 4–4 12 Стропильные ноги Сн1 ÷ Сн9. Схема сплачивания	7	Схема расположения конструкций крыши	
10 Сечения 2–2 и 3–3 11 Сечение 4–4 12 Стропильные ноги Сн1 ÷ Сн9. Схема сплачивания	8	Фасады 2-6, И-В и В-И. Фрагмент 1 фасада.	
11 Сечение 4–4 12 Стропильные ноги Сн1 ÷ Сн9. Схема сплачивания	9	Сечение 1–1	
12 Стропильные ноги Сн1 ÷ Сн9. Схема сплачивания	10	Сечения 2–2 и 3–3	
	11	Сечение 4-4	
13 Стропильные ноги Сн10 ÷ Сн12, Сн14, Сн15, Сн81, Сн82. Схема сплачивания	12	Стропильные ноги Сн1 ÷ Сн9. Схема сплачивания	
	13	Стропильные ноги Сн10 ÷ Сн12, Сн14, Сн15, Сн81, Сн82. Схема сплачивания	

ВЕДОМОСТЬ ССЫЛОЧНЫХ И ПРИЛАГАЕМЫХ ДОКУМЕНТОВ

Обозна чение	Наименование	Примечание
	Ссылочные документы	
ΓΟCT 8486-86	Пиломатериалы хвойных пород. Технические условия	
ΓΟCT P 53292-2009	Огнезащитные составы и вещества для древесины и материалов на ее основе. Общие требования. Методы испытаний	
ΓΟCΤ 10950-2013	Пиломатериалы хвойных пород. Антисептическая обработка способом нанесения на поверхность	
	Прилагаемые документы	
2024-415-КД.С	Спецификация оборудования, изделий и материалов	на 2 листах


ОБЩИЕ УКАЗАНИЯ


- 1. Рабочие чертежи марки КД капитального ремонта зданий социально-реабилитационного центра ГБУСОН РО «СРЦ Егорлыкского района» по адресу: ст. Егорлыкская, пер. Первомайский, 149 разработаны на основании:
- технического задания на проектирование;
- заключения о техническом обследовании.
- 2. Технические решения, принятые в рабочих чертежах, соответствуют техническим требованиям строительных, экологических, санитарно-гигиенических, противопожарных и других норм, действующих на территории Российской Федерации и обеспечивают безопасную для жизни и здоровья людей эксплуатацию объекта при соблюдении предусмотренных рабочими чертежами мероприятий, в том числе:
- СП 20.13330.2016 "Нагрузки и воздействия";
- СП 131.13330.2020 "Строительная климатология"
- СП 64.13330.2017 "Деревянные конструкции".
- 3. За относительную отметку 0,000 принята отметка чистого пола первого этажа существующего здания.
- 4. Степень огнестойкости зданий ІІ.
- 5. Уровень ответственности зданий нормальный.
- 6. Класс функциональной пожарной опасности Ф 1.1
- 7. Класс конструктивной пожарной опасности С1
- 8. Существующее здание кирпичное, с несущими наружными и внутренними стенами. Чердачное перекрытие по деревянным балкам.
- 9. Рабочей документацией марки КД предусмотрено возведение новых деревянных конструкций в осях 2-6 и В-И существующего здания:
- мацэрлатов на относительной отм. низа +3,200;
- чердачного перекрытия на относительной отметке верха +3,550;
- конструкций крыши.
- 10. Огне- и биозащиту деревянных конструкций выполнить с учетом требований ГОСТ Р 53292-2009.


 "Огнезащитные составы и вещества для древесины и материалов на ее основе. Общие требования.


 Методы испытаний" и ГОСТ 10950-2013 "Пиломатериалы хвойных пород. Антисептическая обработка способом нанесения на поверхность".
- 11. Установку в проектное положение отдельных элементов выполнить с применением оцинкованного крепежа для деревянного домостроения уголков крепежных, оцинкованных болтов и гаек.
 Перфорированный крепеж для деревянного домостроения закрепить на шурупы по дереву с потайной головкой TORX St Zn TX25 или аналогичные, если иное не указано на чертежах.
- 12. Выполняемые работы освидетельствовать актами на скрытые работы.


						2024-415-КД										
Изм.	Кол.цч.	Лист	№ док.	Подпись	Лата	Капитальный ремонт зданий ГБУСОН РО «СРЦ Егорлыкского района» по адресу: ст. Егорлыкская, пер. Первомайский, 149										
ИЗМ. ПОЛ.УЧ.		71. 71dEIII IN OOK		71dciii 14 OOK.		TIGETH IN OOK.		THE IN OOK.	THE IN OOK.	idem in ook.	TIOOTIALB	диши		Стадия	Лист	Λυςποβ
Разраб.		Чекарь		Чекарь		Hu	06.2024	Здание социально-реабилитационного центра для несовершеннолетних	Р	1	13					
Проверил		Толмасов				Общие данные	ИП Толмасс		β E.B.							

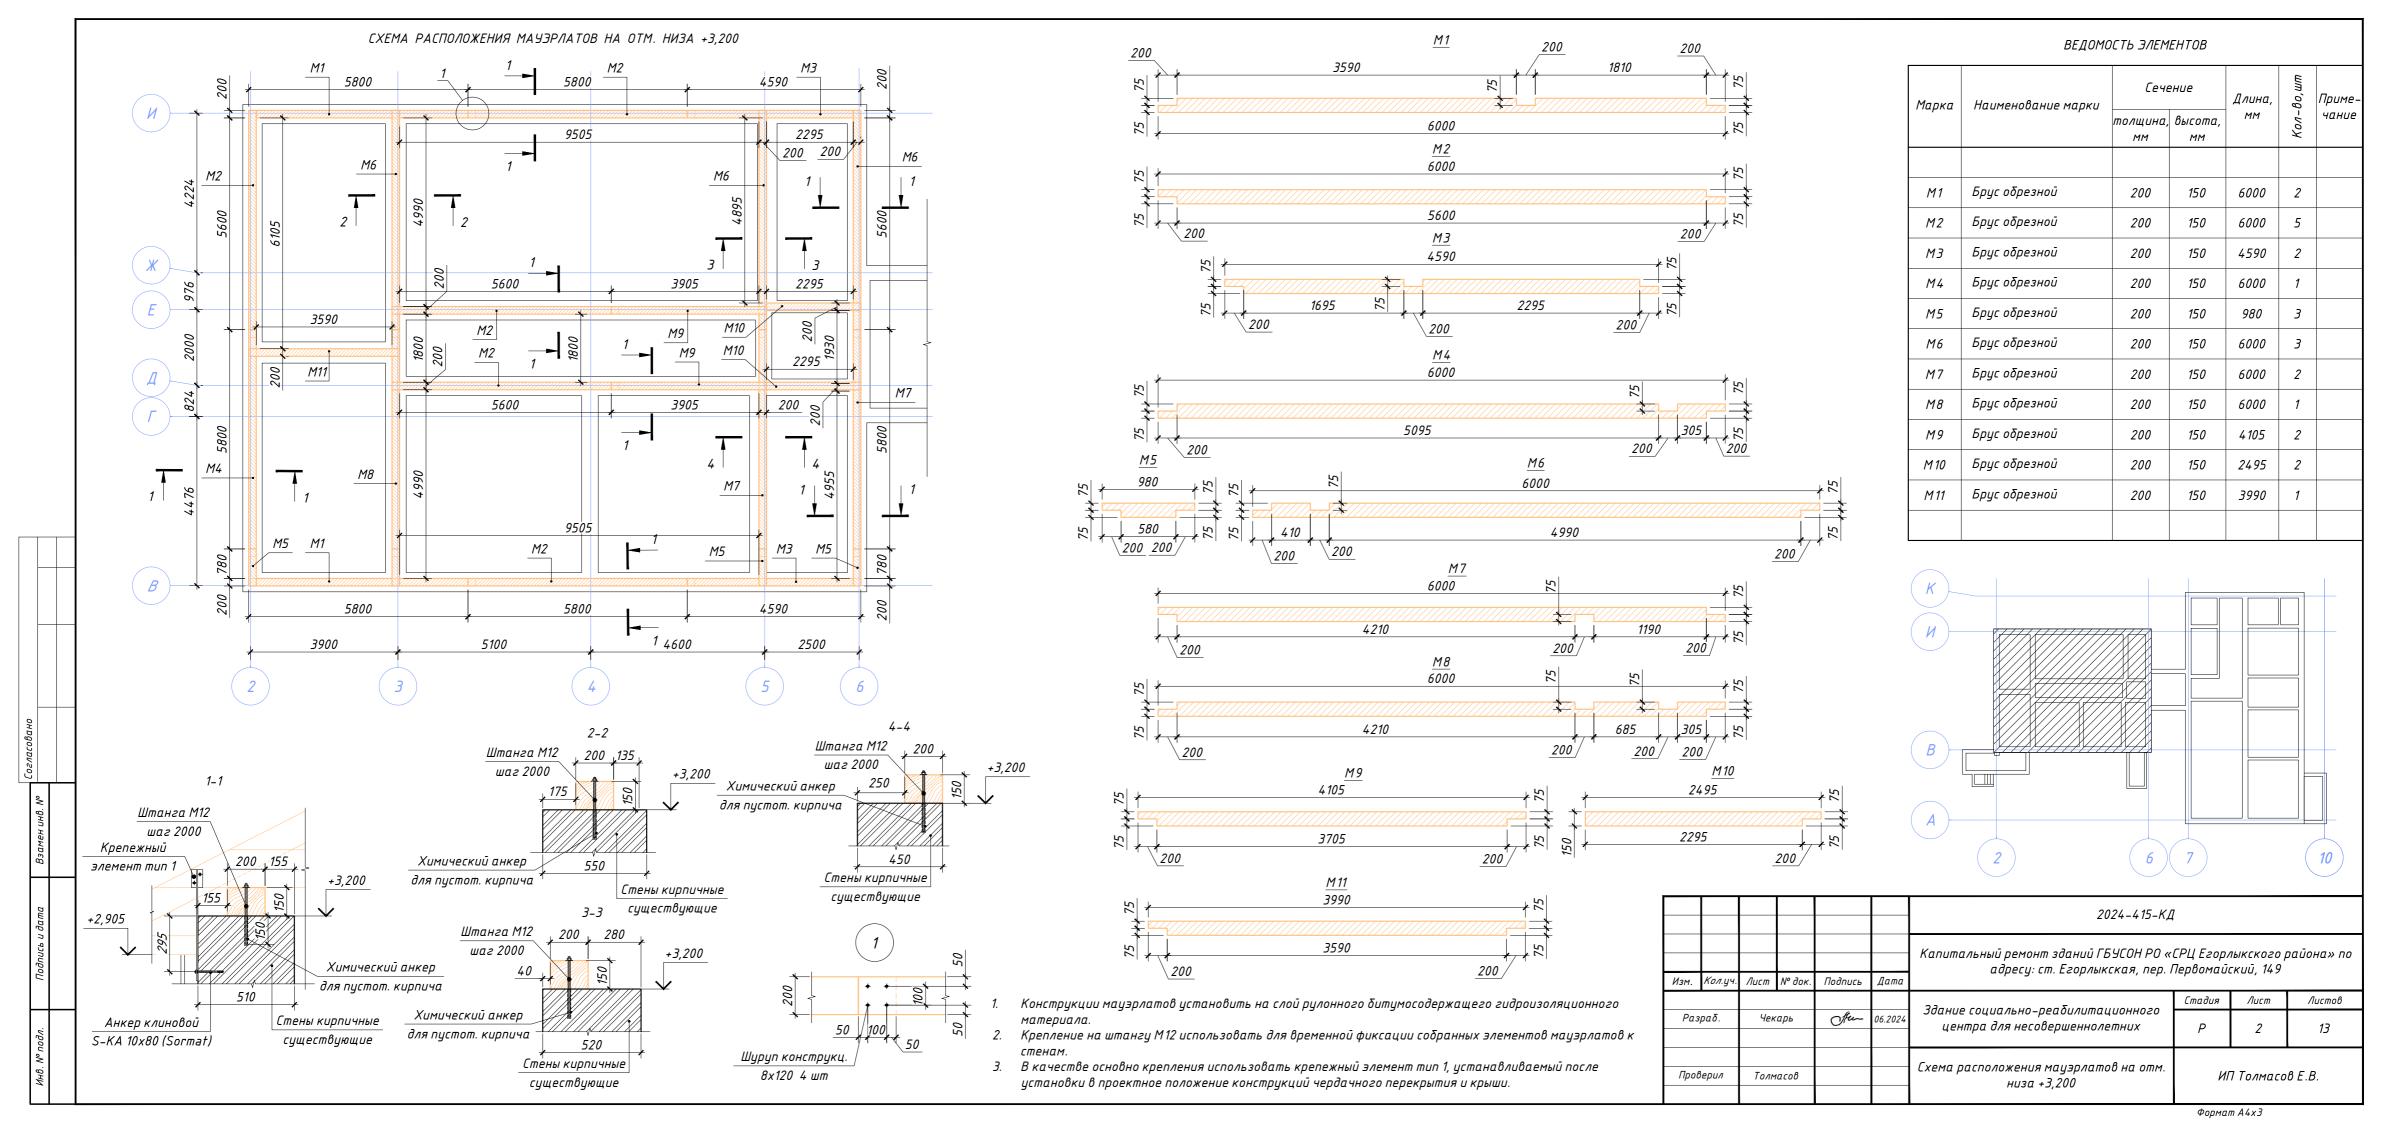


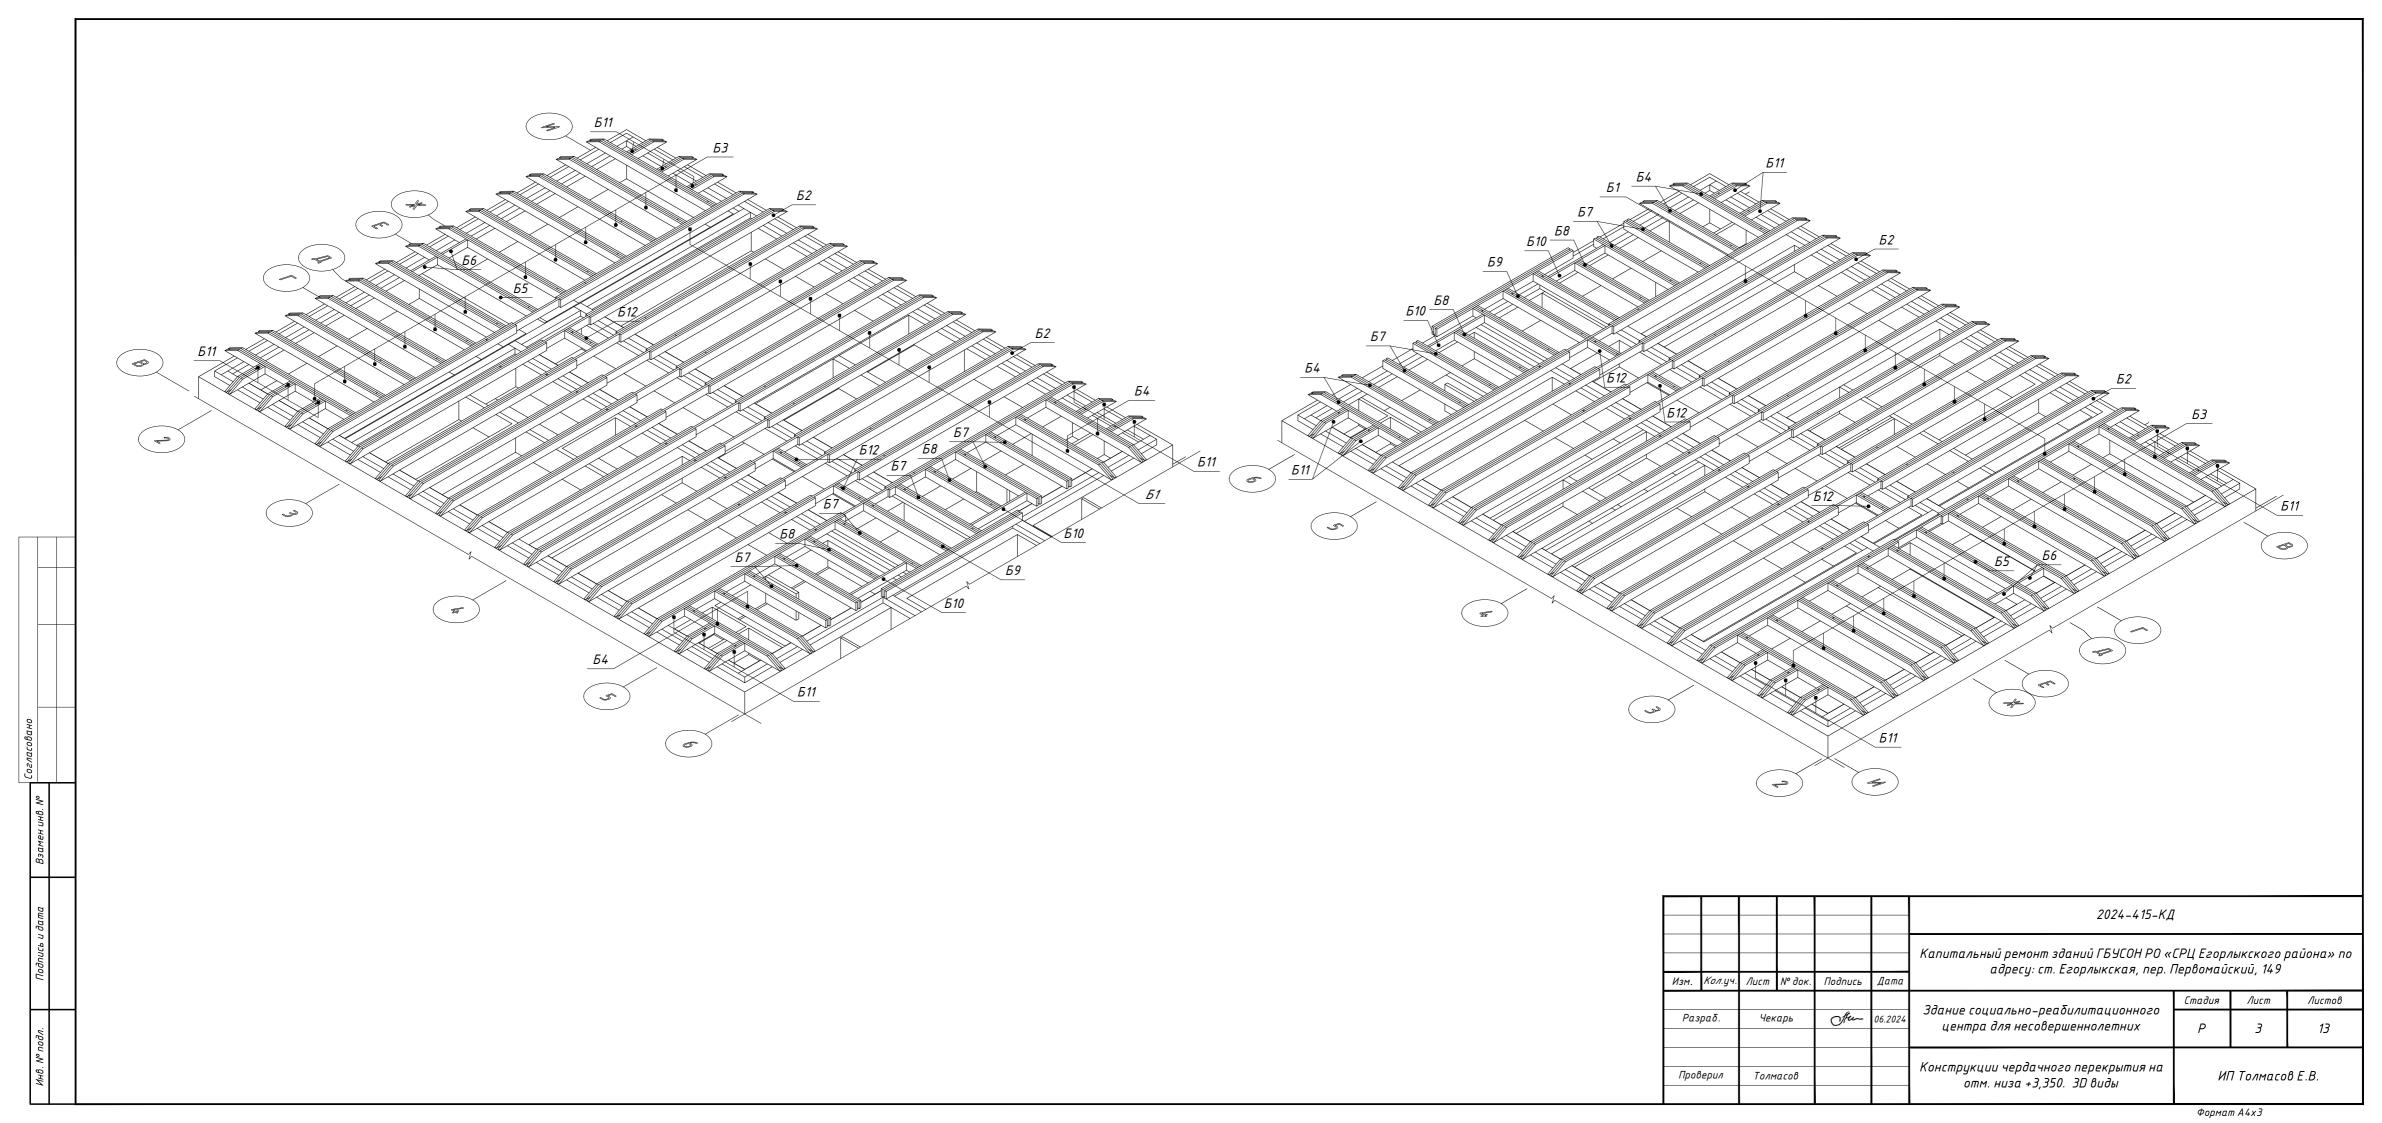


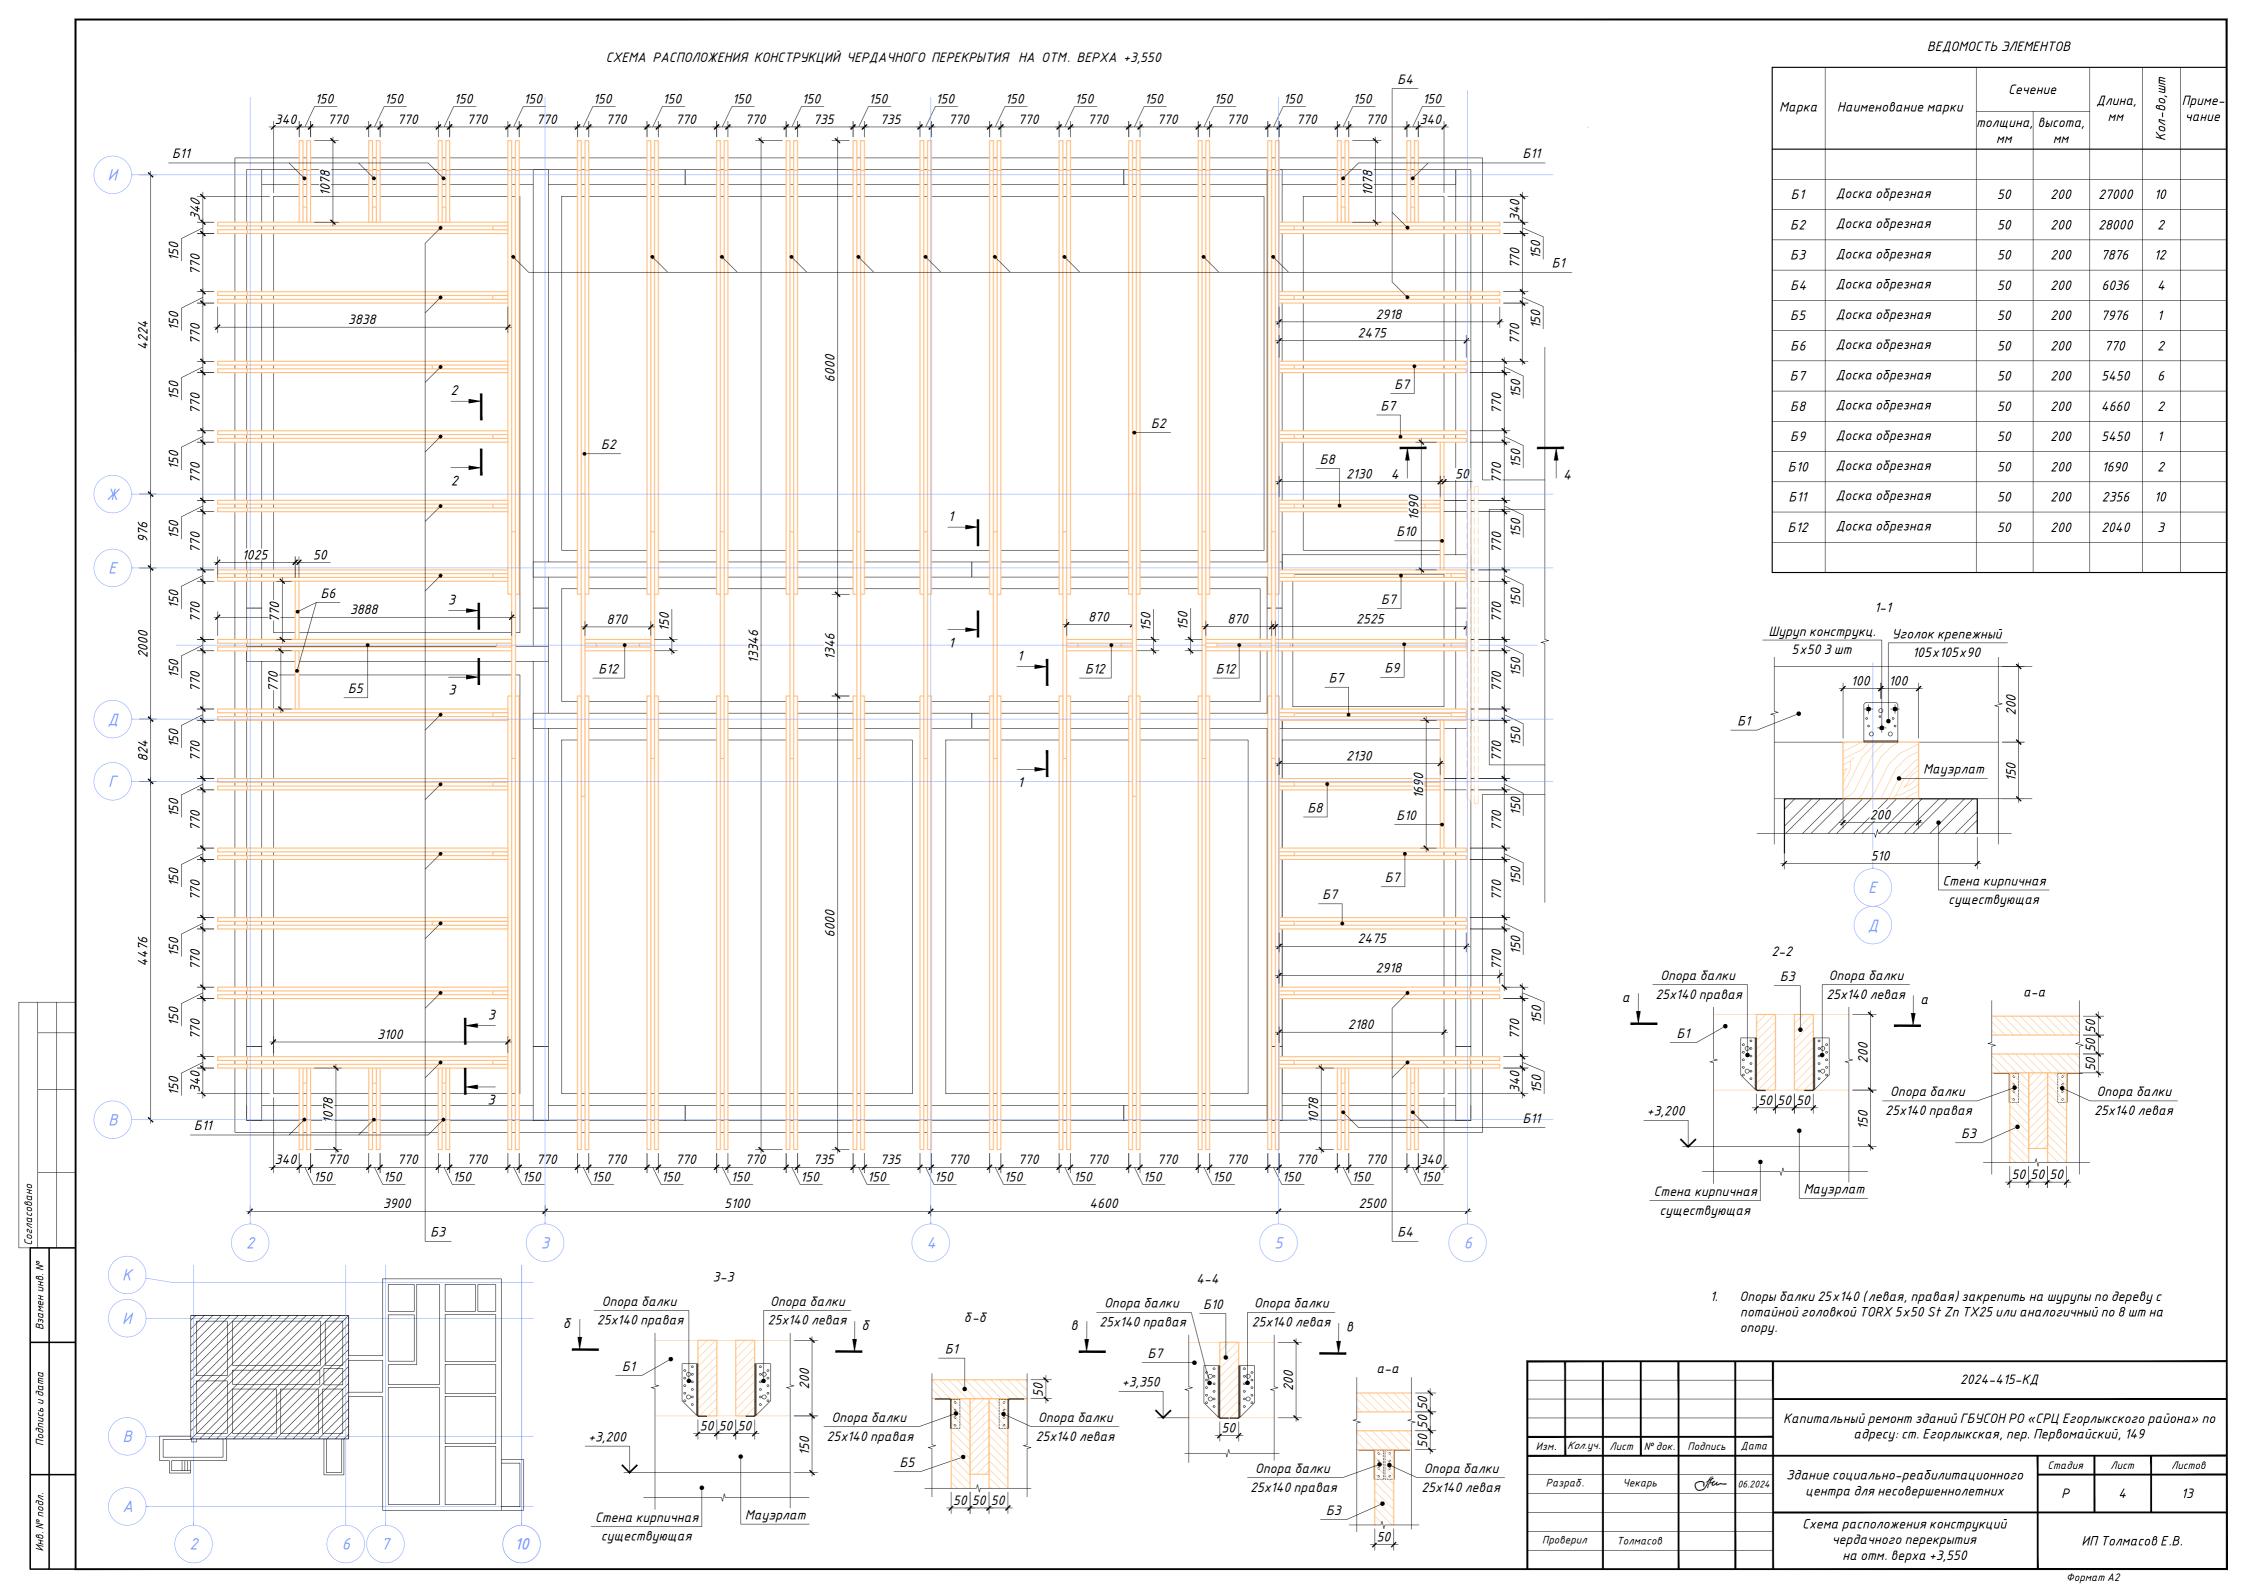


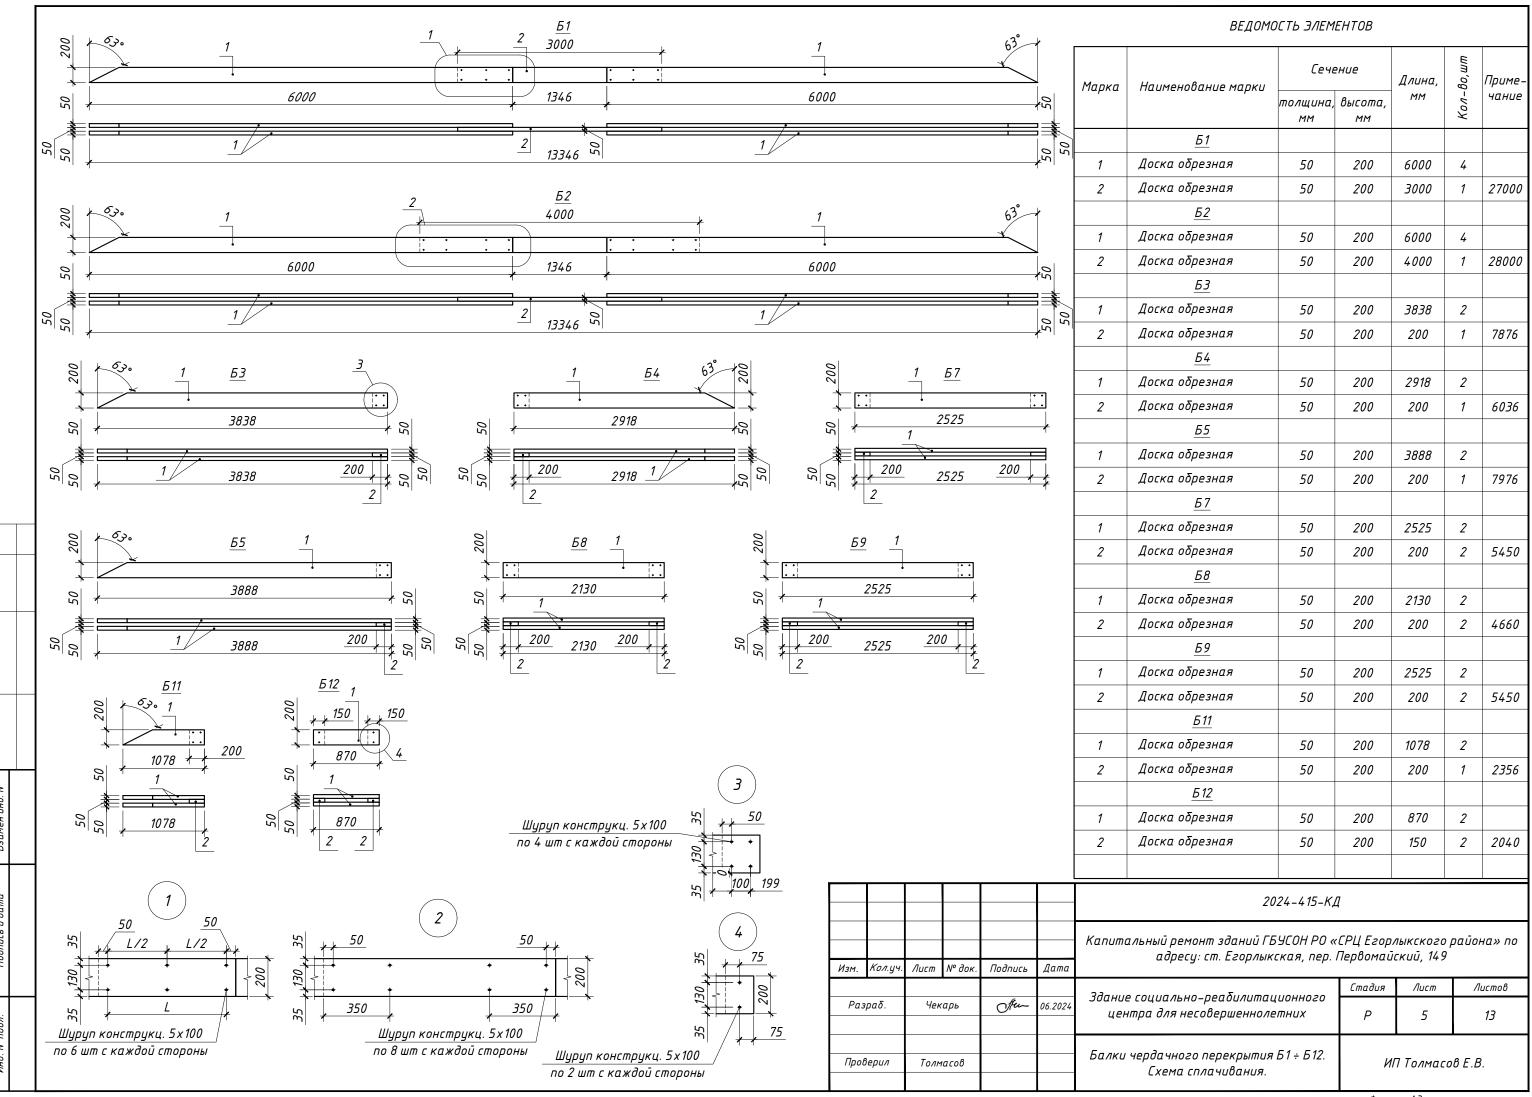

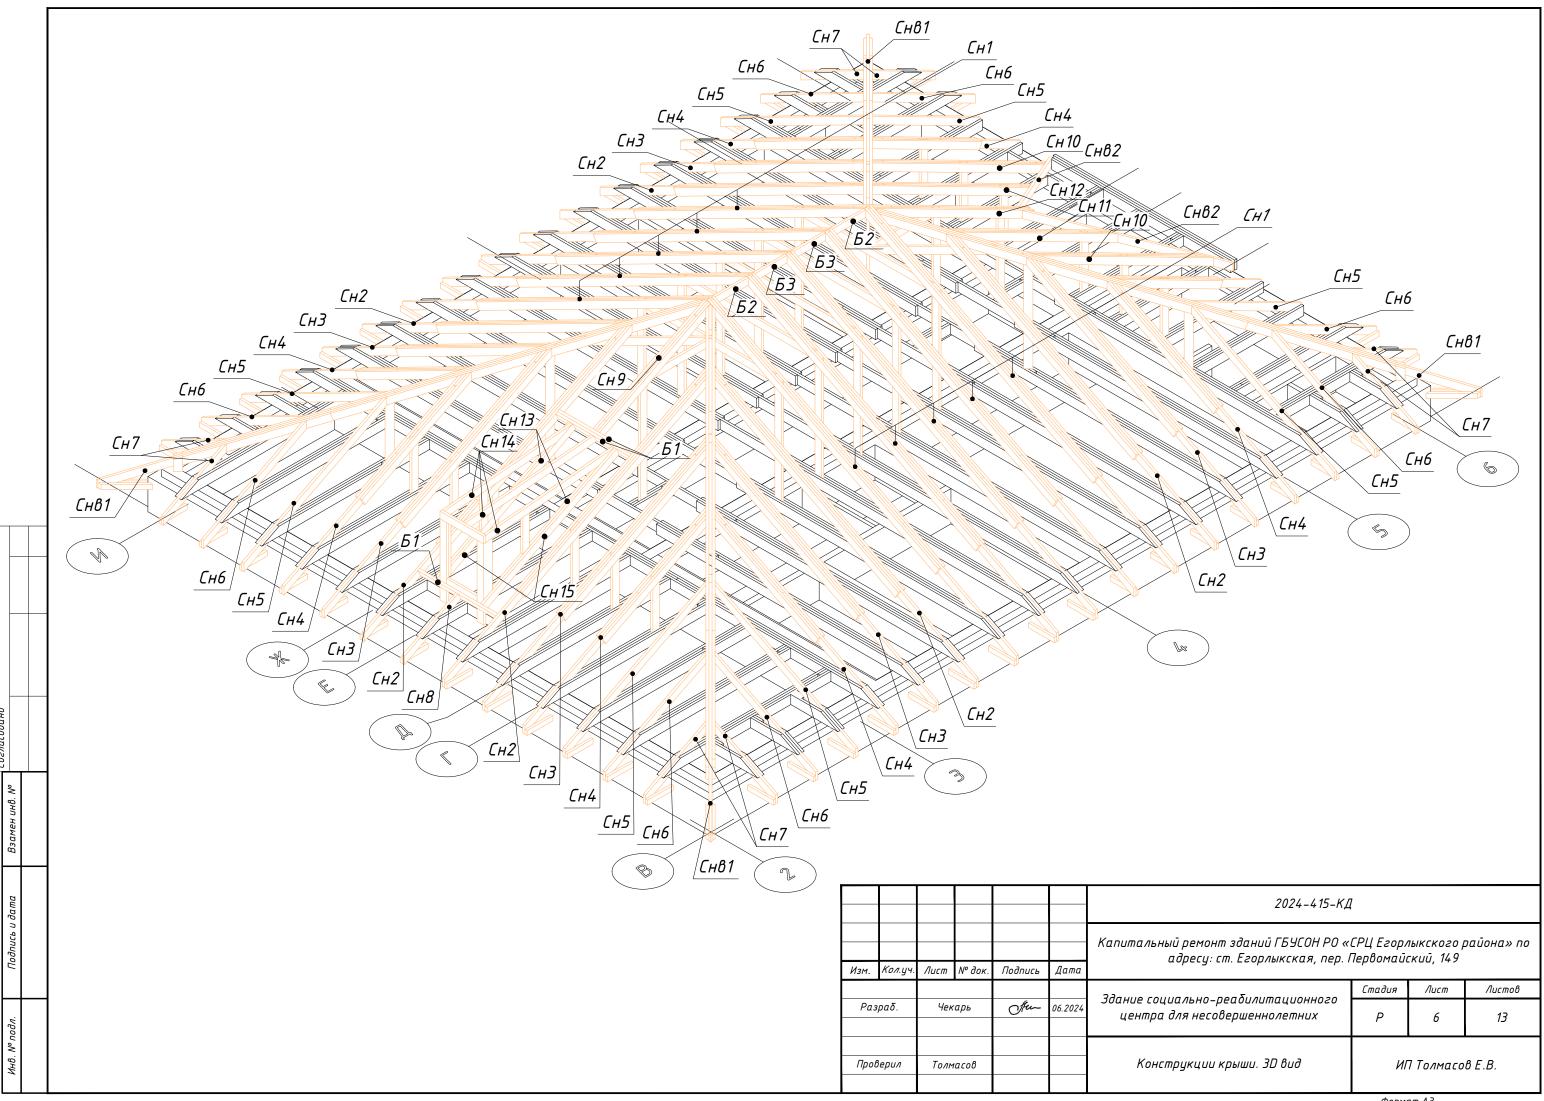


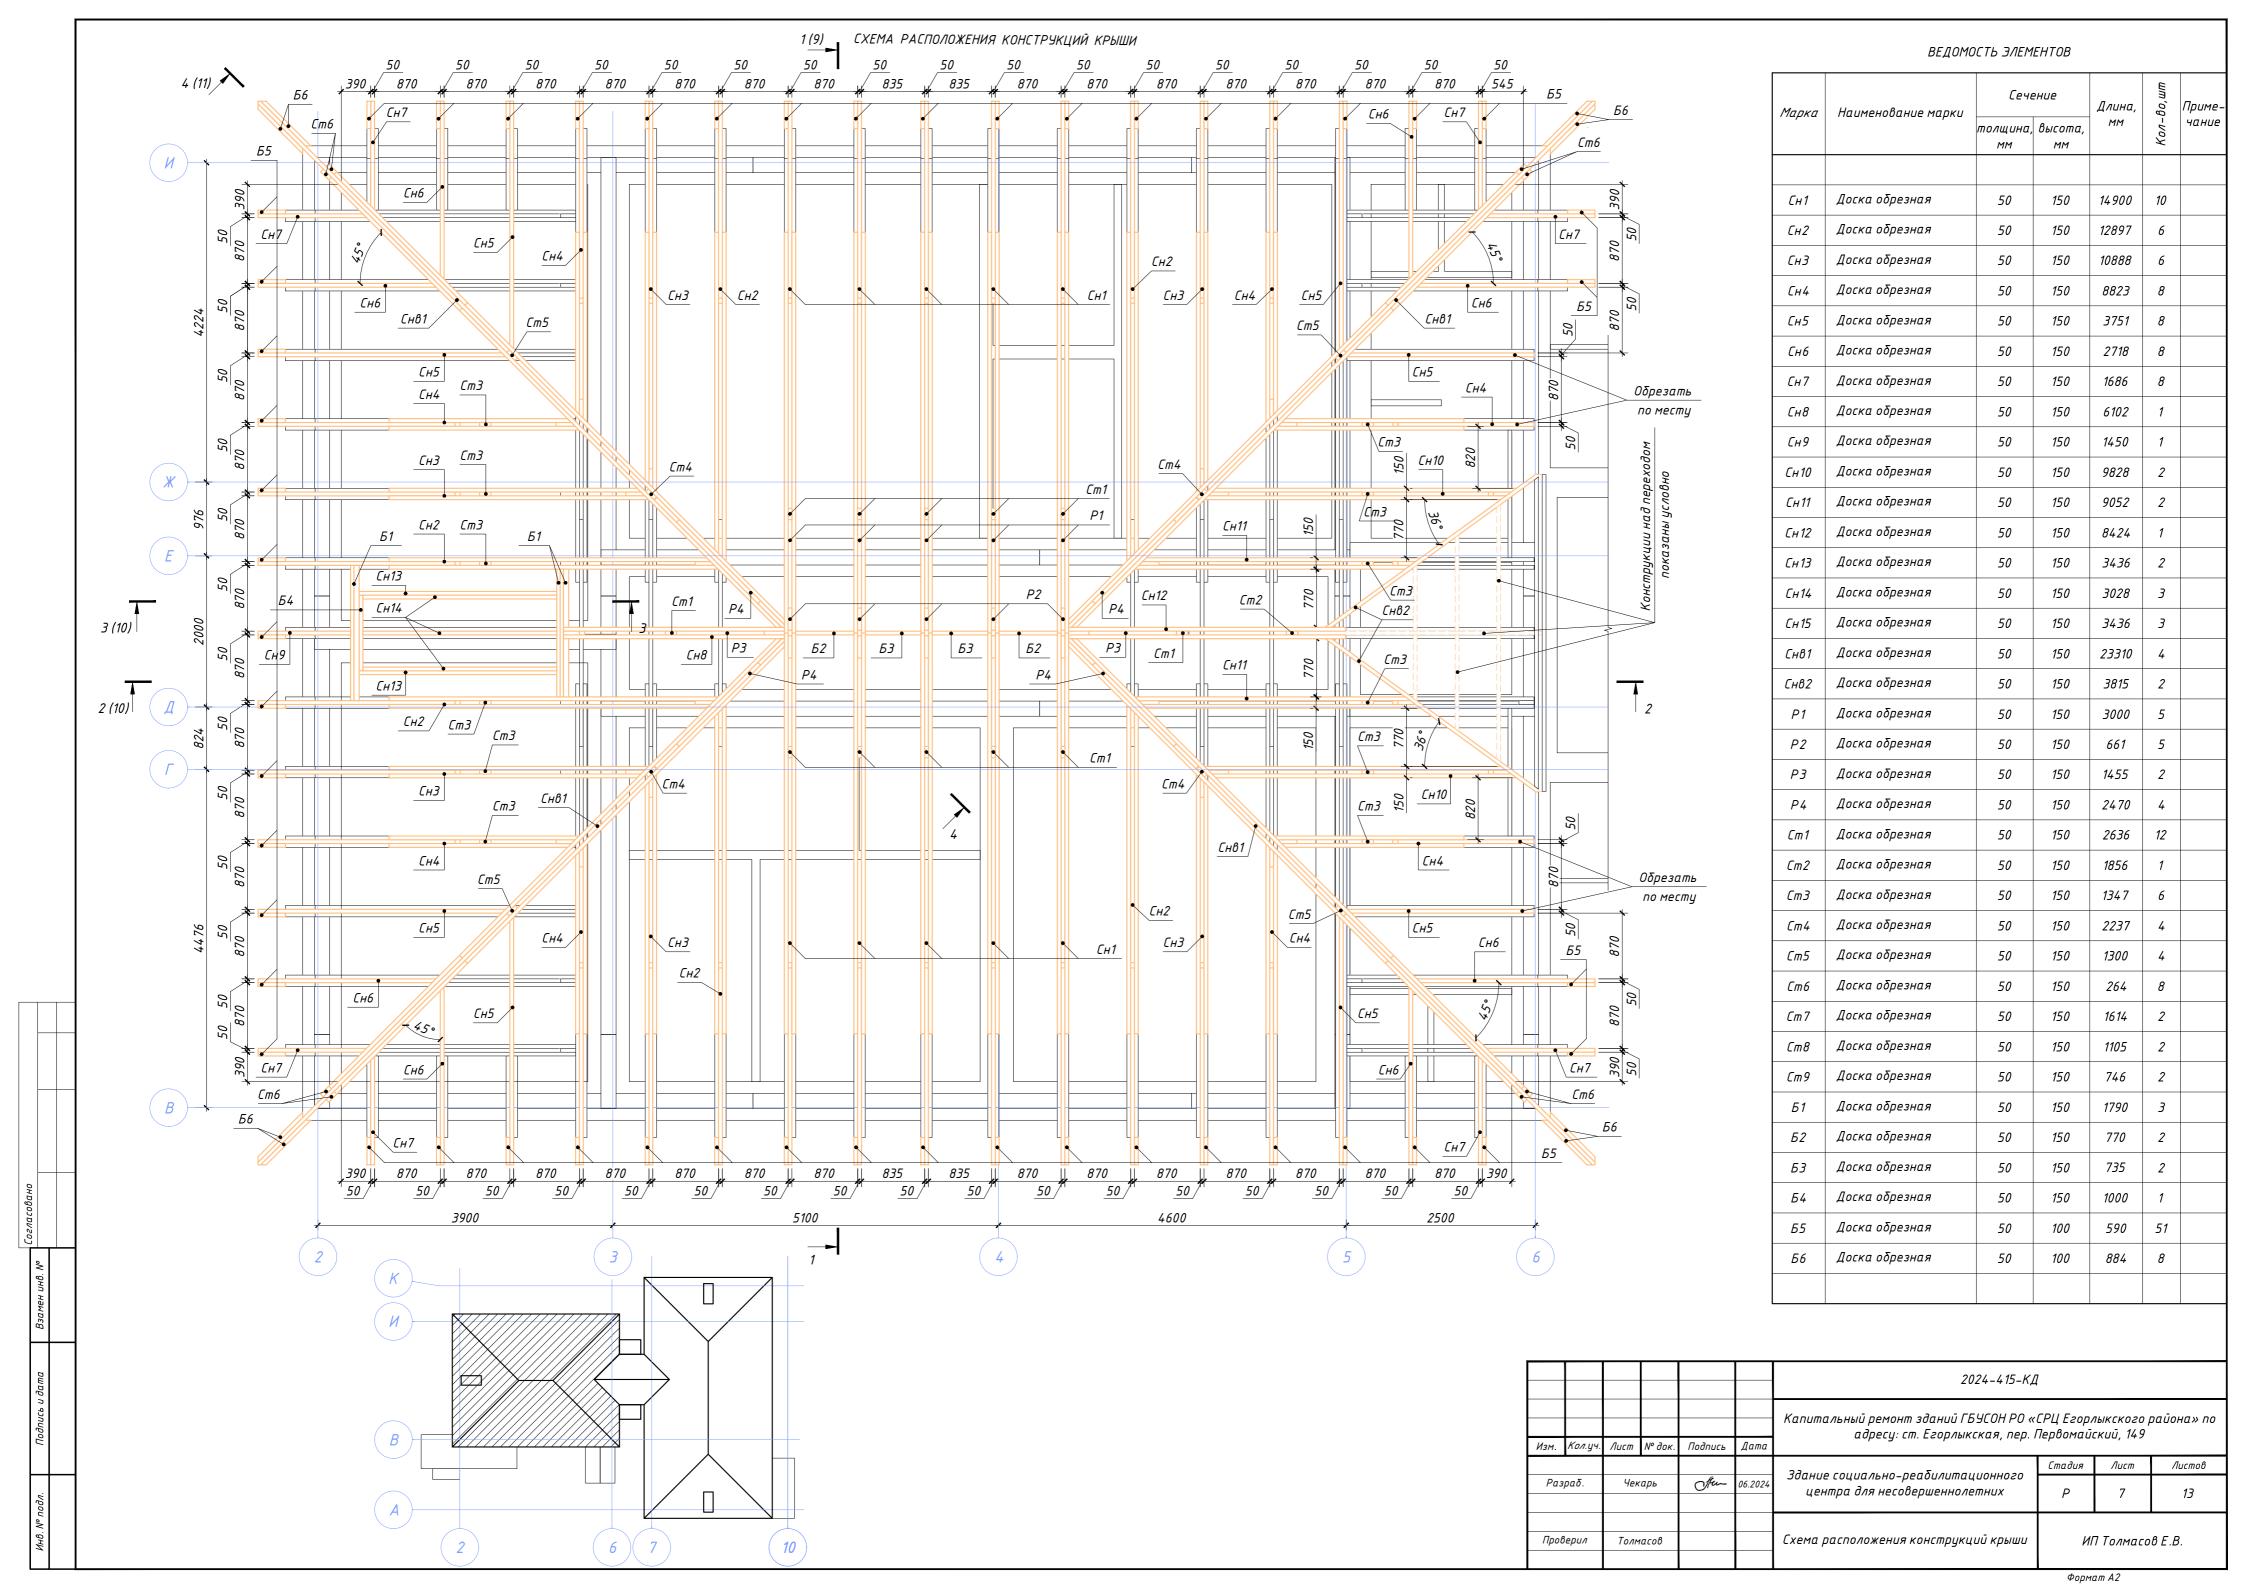

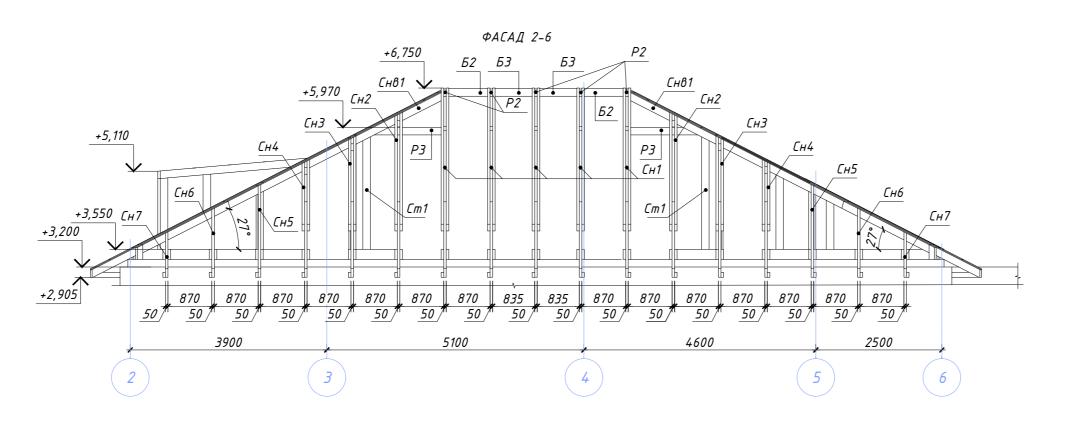


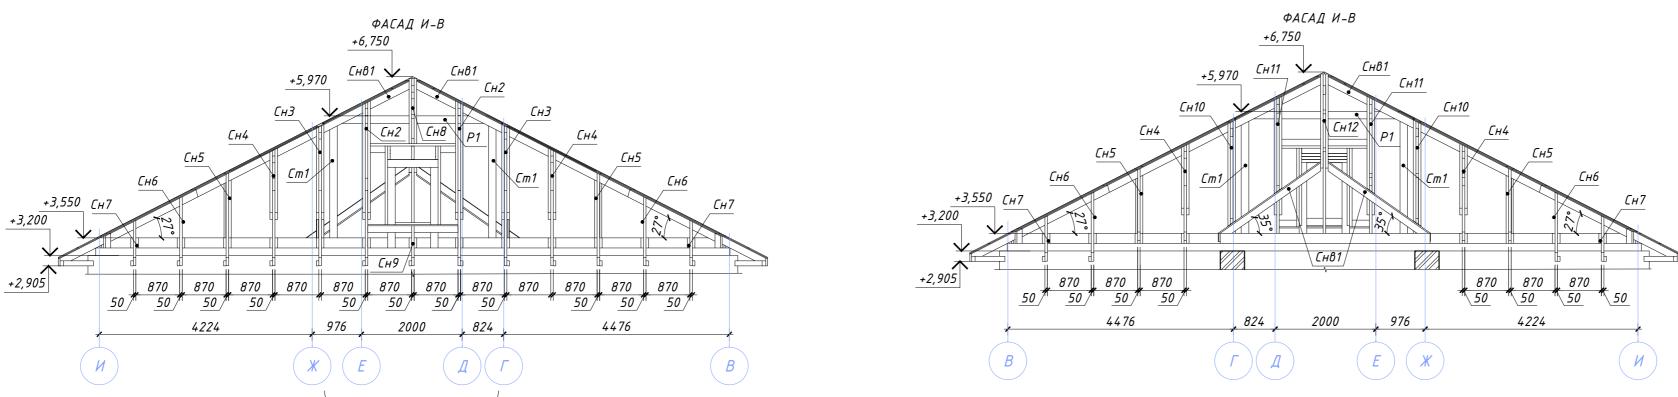



ΦΡΑΓΜΈΗΤ 1 ΦΑΓΑДΑ

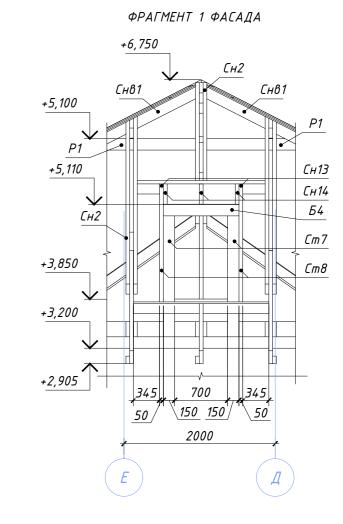



						2024-415-КД								
Изм.	Кол.уч.	Лист	№ док.	Подпись	Дата	Капитальный ремонт зданий ГБУСОН РО « адресу: ст. Егорлыкская, пер. і								
		аδ. Чекарь				23	Стадия	Лист	Листов					
Раз	ραδ.			Чека	арь	Hen	06.2024	Здание социально-реабилитационного — центра для несовершеннолетних	Р	8	13			
Προί	верил Толмасов		верил Толмасов		л Толмасов			Фасады 2-6, И-В и В-И. Фрагмент 1 фасада.	ИП Толмасов Е.В.					

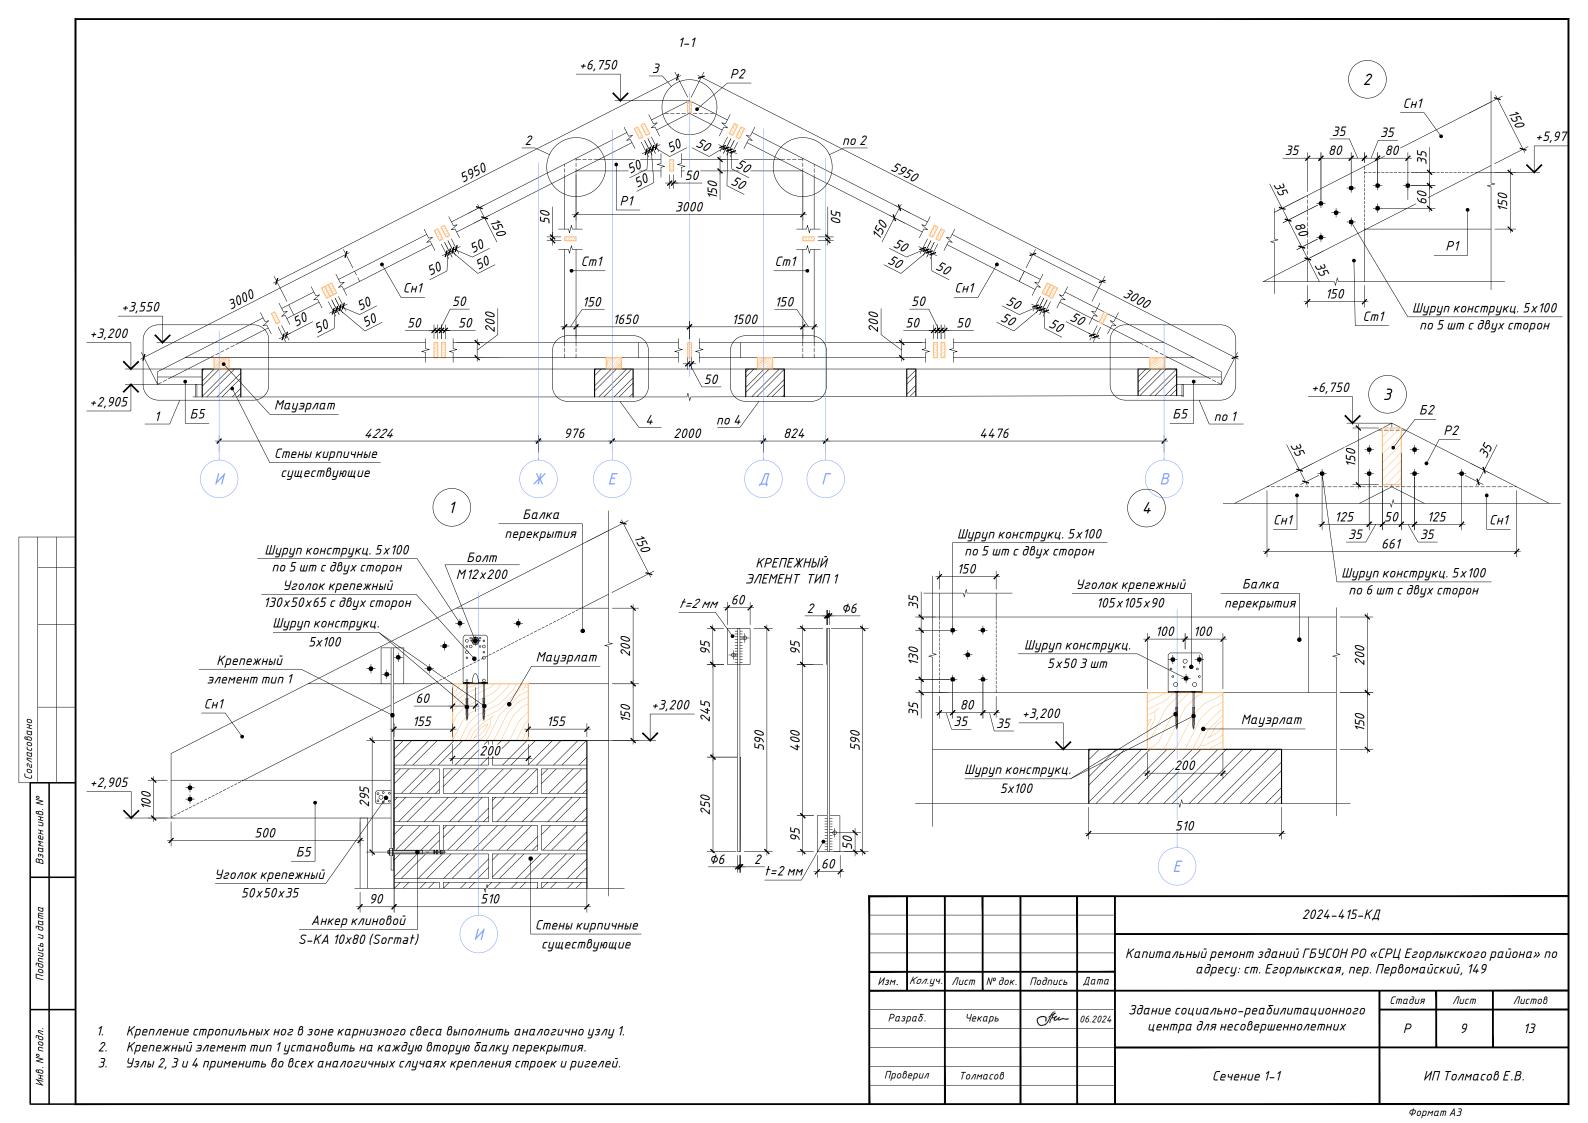

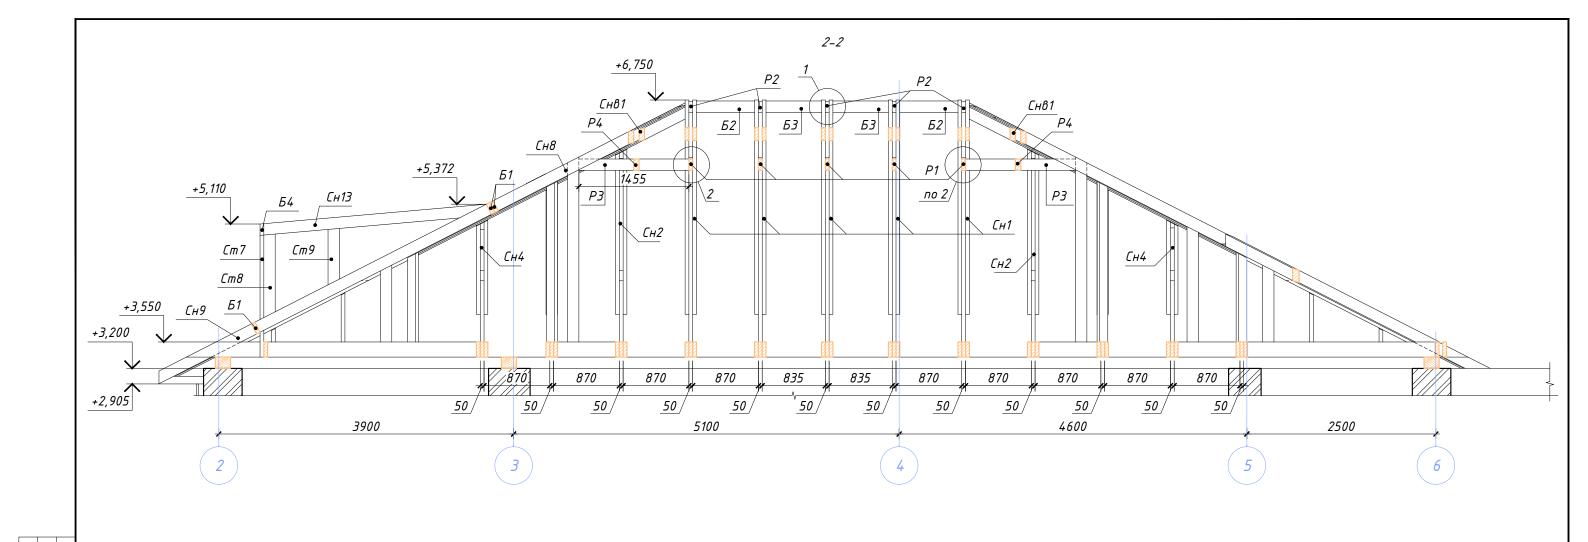

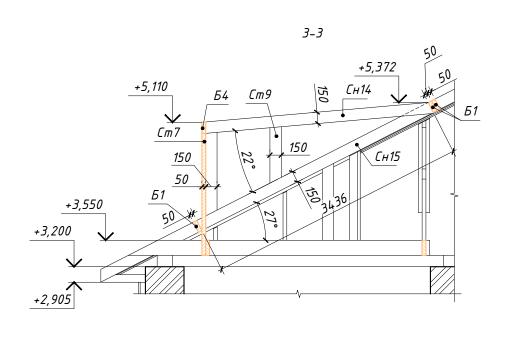


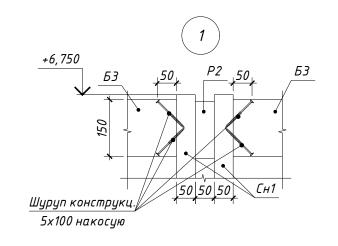

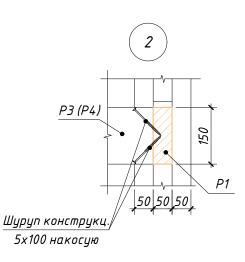

- 1. Крепление стропильных ног в зоне карнизного свеса выполнить аналогично узлу 1 (лист 9).
- 2. Крепежный элемент тип 1 установить на каждую вторую балку перекрытия.
- 3. Крепление стропильных ног Cн2 ÷ Cн12 к стропильным ногам вальмовым Сн81 и Сн82 выполнить на шурупы по дереву с потайной головкой TORX 5*100 St Zn TX25 или аналогичный по 3 шт на узел. Крепление выполнить накосую.


						2024-415-KL	7						
Изм.	Кол.уч.	Лист	№ док.	Подпись	Дата	Капитальный ремонт зданий ГБУСОН РО «СРЦ Егорлыкского район адресу: ст. Егорлыкская, пер. Первомайский, 149							
		,		-						22	Стадия	Лист	Листов
Раз	ραδ.			Au	06.2024	Здание социально-реабилитационного центра для несовершеннолетних	Р	10	13				
Пров	Верил			л Толмасов			Сечения 2-2 и 3-3	ИП Толмасов Е.В.					
				· ·		<u> </u>	Φ		· ·				

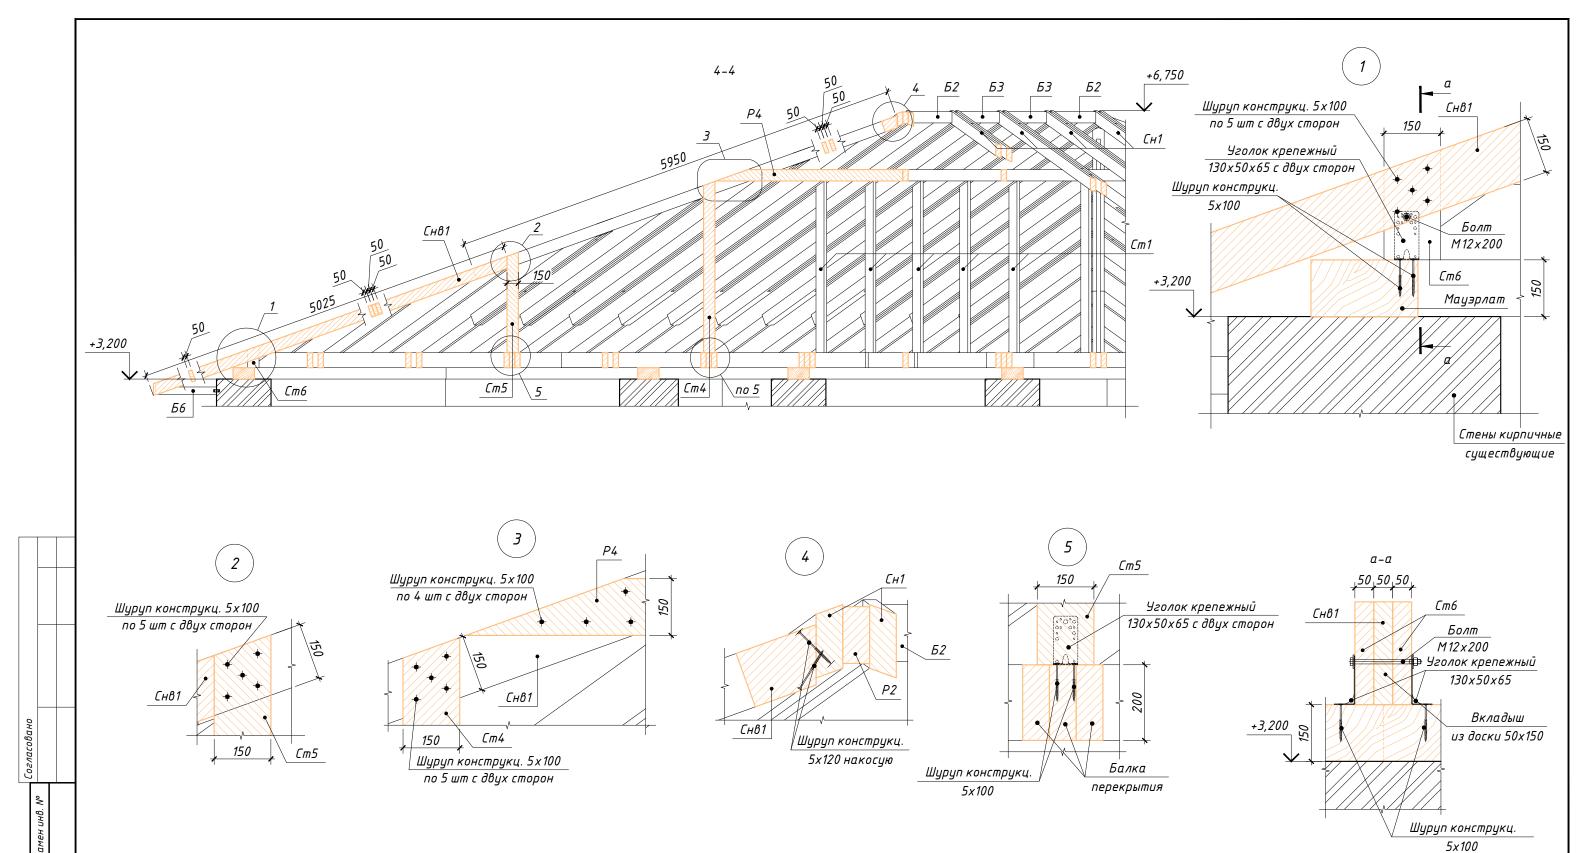


- Уголки крепежные установить на стойки Ст4, Ст5 и Ст6 на шурупы по дереву с потайной головкой TORX 5*100 St Zn TX25 или аналогичный по 3 шт на каждую плоскость уголка.
- 2. Балки Б6 закрепить к стене на уголок крепежный 50x50x35 135°. Уголок крепить на анкер клиновой S-KA 6x50 (Sormat).

						2024-415-KL							
Изм.	Кол.уч.	Лист	№ док.	Подпись	Дата								
						2damo conna a no pod grandamomo so	Стадия	Лист	Листов				
Ра	зраб.	Чек	Чекарь Уби 06.2024 Здание социально-реабилитационного центра для несовершеннолетних	Р	11	13							
Про	верил	Толм	ιατοβ			Сечение 4-4	ИІ	7 Толмасо	β E.B.				

Формат АЗ

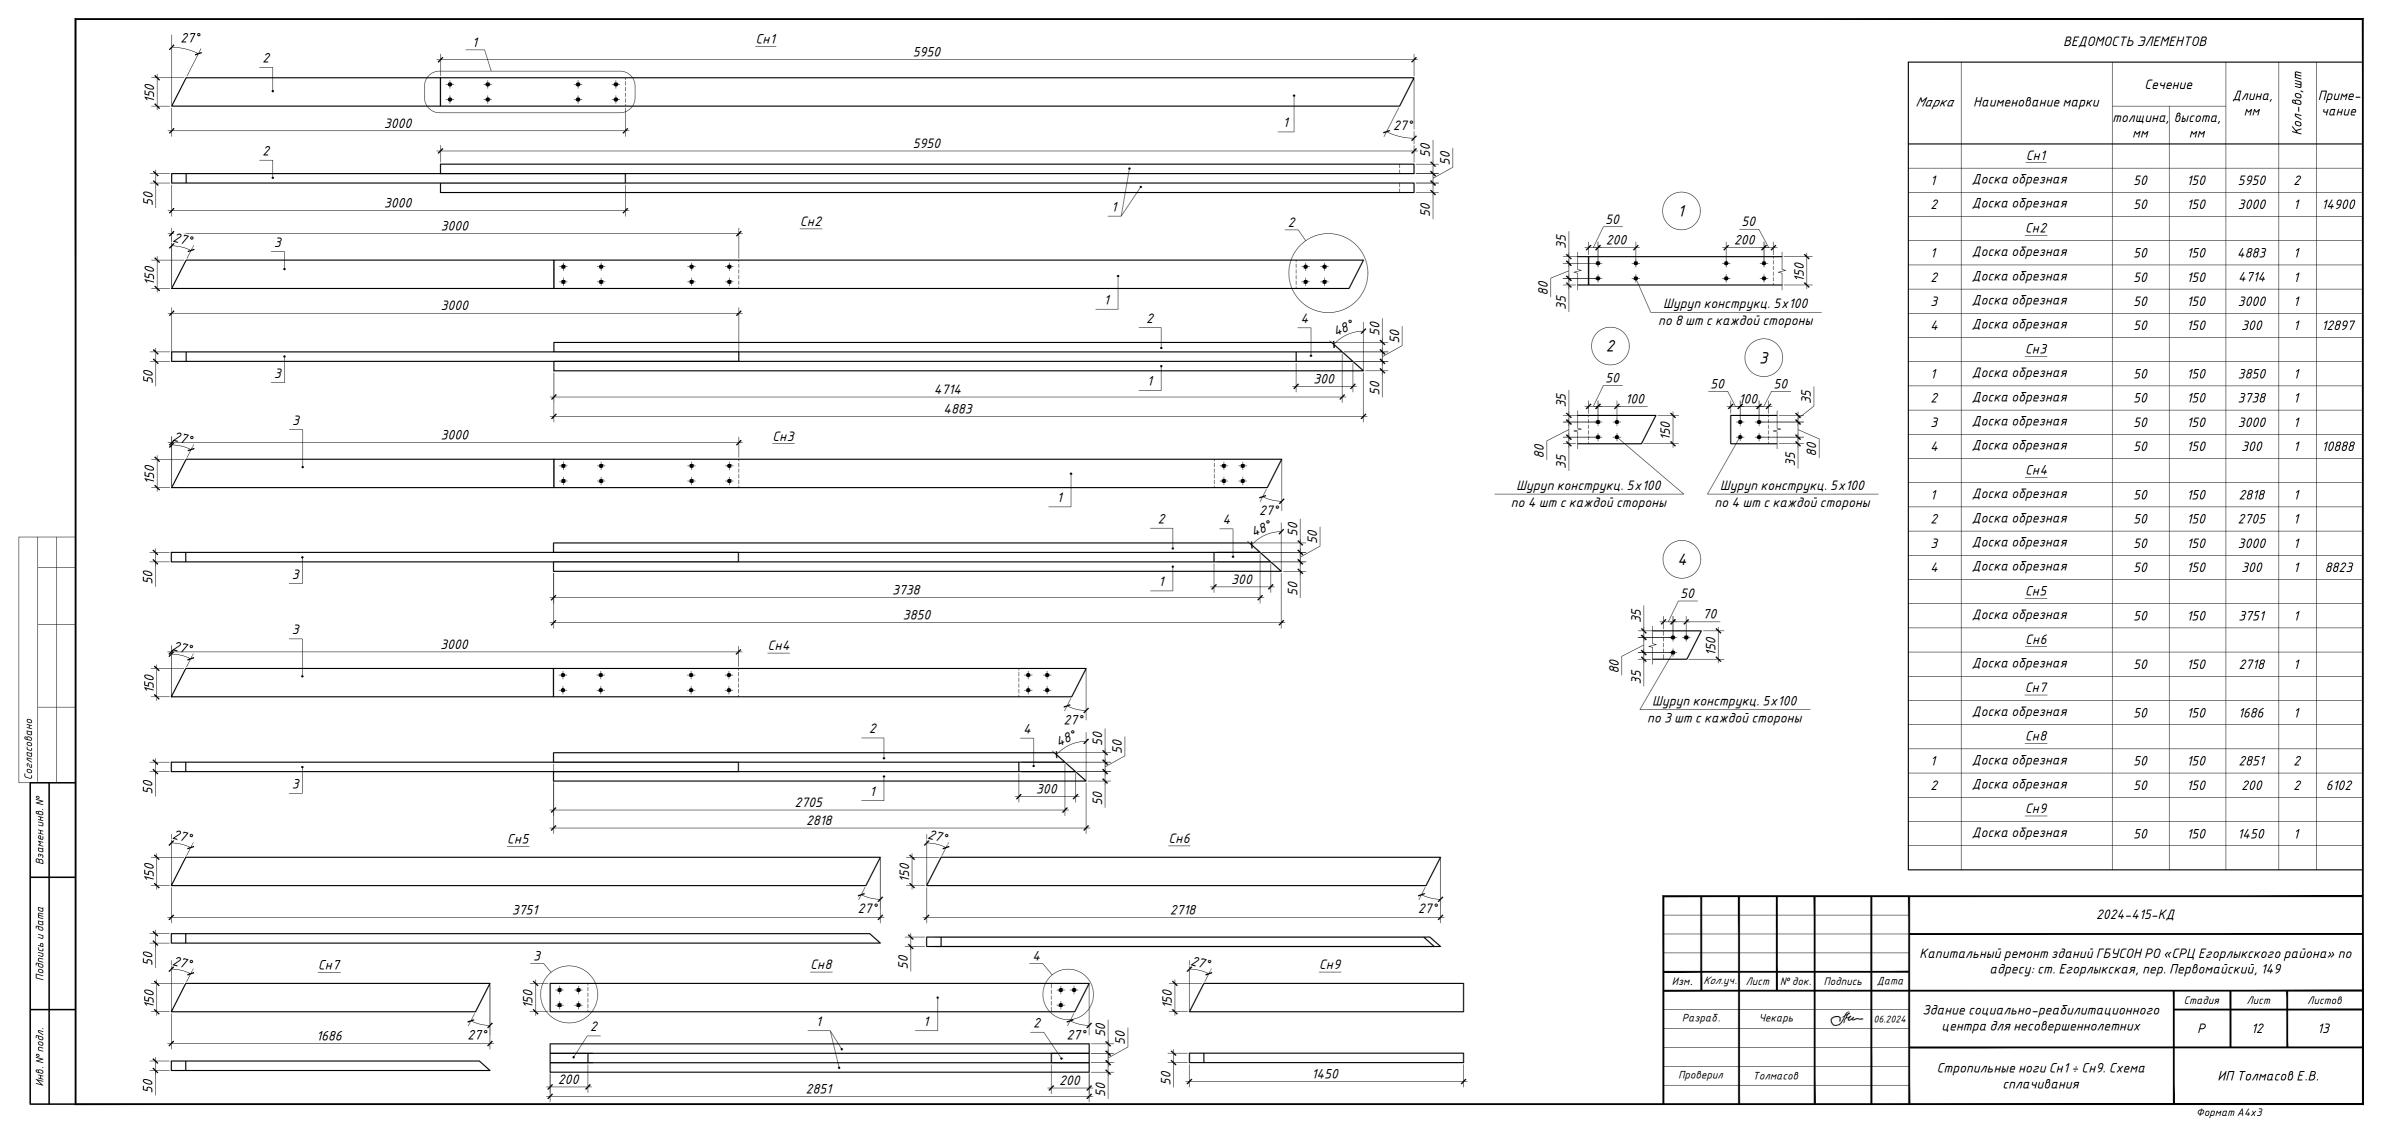

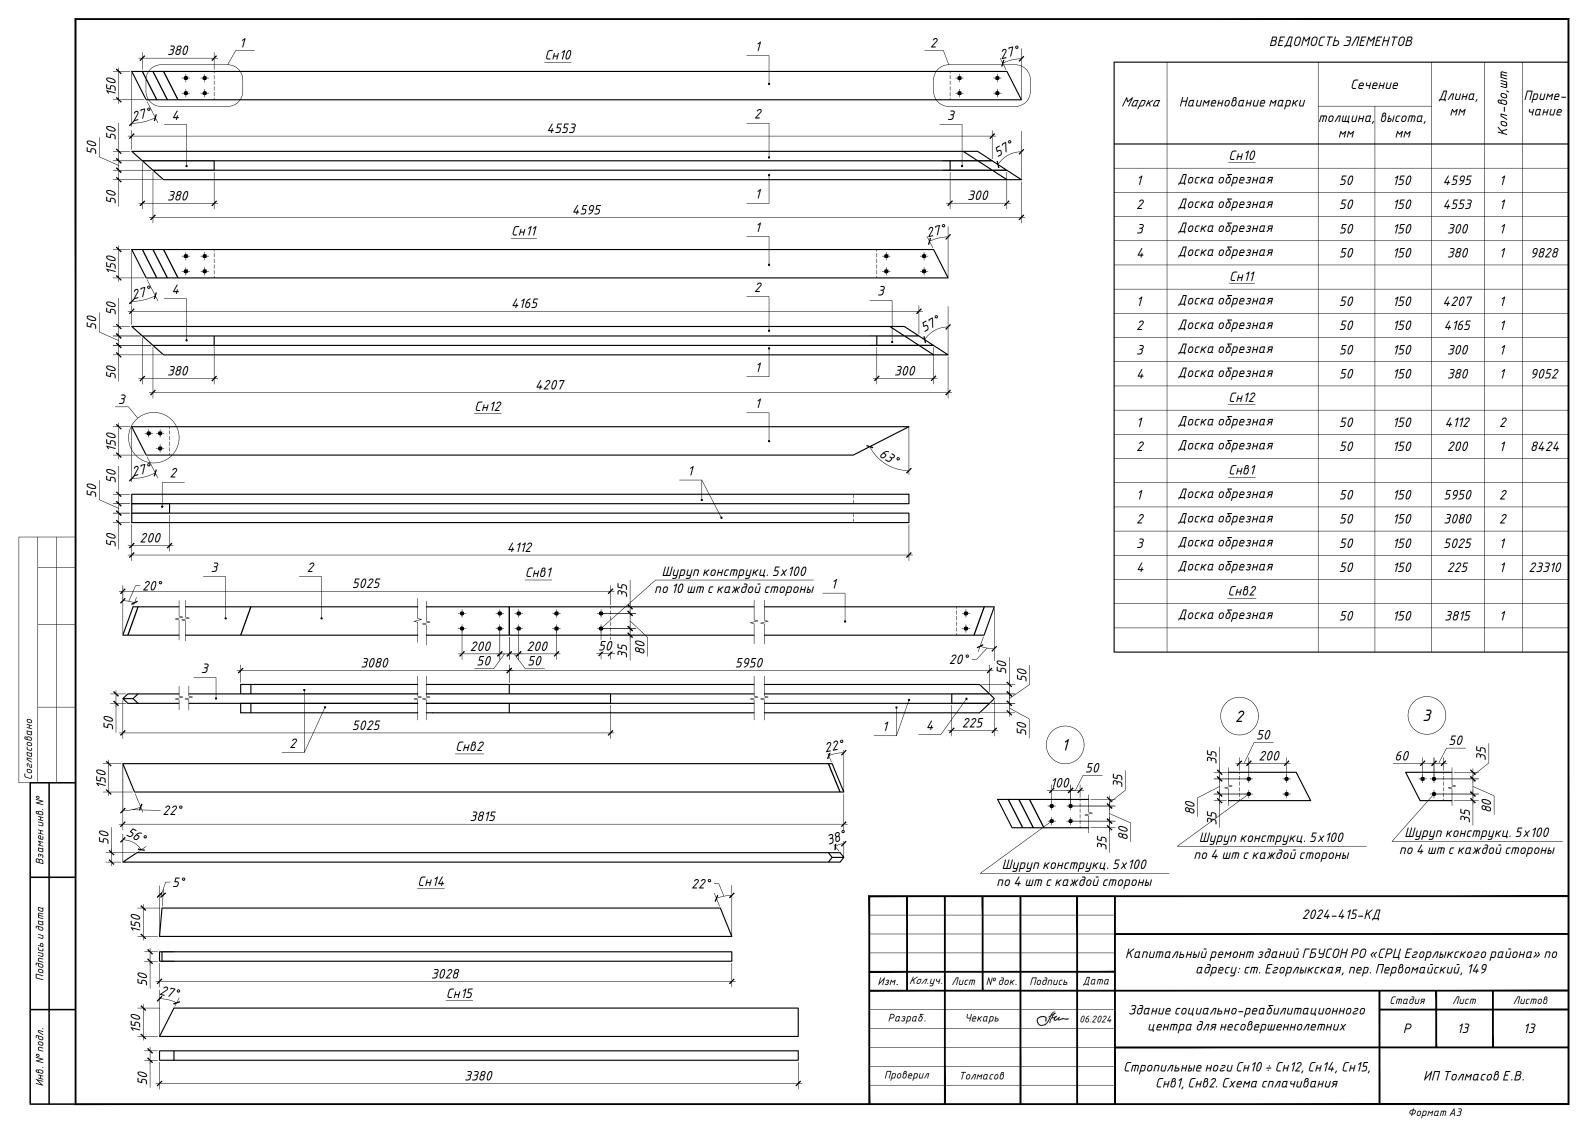

	Поз.	Наименование и техническая характеристика	Тип, марка, обозначение документа, опросного листа	Код продукции		Поставщ	ик	Ед. изме- ре- ния	Κοл-8ο	Массс 1 ед., к		Примеч	нание
	1	2	3	4		5		6	7	8		9	
		<u>МАЧЭРЛАТЫ</u>											
	1	Брус обрезной сорт 1, 150x200 мм, L=6,0 м	ΓΟCT 8486-86					M 3	3,42				
	2	Штанга резьбовая KTS M12, L=2,0 м	DIN 975					шт	18				
	3	Гайка M12x1,75	ΓΟCT 5927-70					шт	50				
	4	Шайδа плоская увеличенная для деревянных конструкций Φ12	ΓΟCT 6958-78					шт	50				
	5	Химический анкер для кирпича ITH 345 Ve, 345 мл				Sormat		шт	2				
	6	Руδероид РКП-350, 10,0×0,5 м	ΓΟCΤ 10923-93					m²	15,0				
	7	Шуруп конструкционный по дереву с широкой головкой TORX 8x120 St Zn TX40						шт	120				
		ЧЕРДАЧНОЕ ПЕРЕКРЫТИЕ											
	1	Доска обрезная сорт 1, 50x200 мм, L=6,0 м	ΓΟCT 8486-86					M³	2,70				
	2	Уголок крепежный оцинкованный 50x130x65x2 мм			A0 "	ΗΠΦ ΠΕΤΗ	POTEX"	шт	22				
	3	Опора балки оцинкованная 25×140×2 мм, левая			A0 "	ΗΠΦ ΠΕΤΑ	POTEX"	шт	52				
	4	Опора балки оцинкованная 25х140х2 мм, правая			A0 "	ΗΠΦ ΠΕΤΑ	POTEX"	шт	52				
	5	Шуруп конструкционный по дереву с широкой головкой TORX 5x50 St Zn TX40						шт	1050				
	6	Шуруп конструкционный по дереву с широкой головкой TORX 5x100 St Zn TX40						шт	700				
s l	7	Крепежный элемент тип 1						шт	28			индивиду изготов	
мен инб.	8	Анкер клиновой S-KA 10x80				Sormat		шт	28				
Взаме													
Подпись и дата				Изм. Кол.уч. Лист	№ док. Подг	пись Дата		альный ремоні адресу: с		.–415–КД.С ИСОН РО «С кая, пер. П	РЦ Егор	лыкского р ский, 149	айона» по
							330,000	≘ социально-р	реабилитаци	онного	Стадия	Лист	Листов
N° nodn.				Разраδ. Чек	прь Ол	Fee 06.202		нтра для несо			Р	1	2
WHD. N				Проверил Толм	1008		— Специф	фикация обор <u>і</u> матер		делий и	И.	П Толмасов	3 E.B.

			ı	1	ı	ı		
Поз.	Наименование и техническая характеристика	Тип, марка, обозначение документа, опросного листа	Код продукции	Поставщик	Ед. изме- ре- ния	Кол-во	Масса 1 ед., кг	Примечание
1	2	3	4	5	6	7	8	9
	<u>КРЫША</u>							
1	Доска обрезная сорт 1, 50×150 мм, L=6,0 м	ΓΟCT 8486-86			M ³	5,355		
2	Доска обрезная сорт 1, 50×100 мм, L=6,0 м	ΓΟCT 8486-86			M ³	0,21		
3	Уголок крепежный оцинкованный 50x130x65x2 мм, усиленный			ΑΟ "ΗΠΦ ΠΕΤΡΟΤΕΧ"	шт	126		
4	Уголок крепежный оцинкованный 50x50x35x2 мм			ΑΟ "ΗΠΦ ΠΕΤΡΟΤΕΧ"	шт	51		
5	Уголок крепежный оцинкованный 50x50x35x2 мм 135°			ΑΟ "ΗΠΦ ΠΕΤΡΟΤΕΧ"	шт	8		
6	Болт M12x1,75, L=200 мм	ΓΟΣΤ 7798-70			шт	67		
7	Гайка M12x1,75	ΓΟCΤ 5927-70			шт	67		
8	Шуруп конструкционный по дереву с широкой головкой TORX 5×100 St Zn TX40				шт	2000		
9	Шуруп конструкционный по дереву с широкой головкой TORX 5x50 St Zn TX40				шт	100		
10	Анкер клиновой S-KA 6x50			Sormat	шт	8		
	·			,		1		

Лист **Лодпись** Дата 2024-415-КД.С Изм. Кол.уч. Лист № док. Формат АЗ