Ведомость рабочих чертежей основного комплекта

/lucm	Наименование	Примечание
1	Общие данные	
2	Производственное здание. План на отм. 0.000. Система В2. Схема системы В2.	
3	Административно-бытовое здание План первого этажа.	
	Система В2. Схемы системы В2.	
4	Административно-бытовое здание План вторового этажа. Система В2.	
5	Административно-бытовое здание План третьего этажа. Система В2.	

Ведомость ссылочных и прилагаемых документов

Обозначение	Наименование	Примечание					
	Ссылочные документы						
ТП 902-09-11.84	ТП 902-09-11.84 Колодцы водопроводные						
Альбом II.	Колодцы круглые из сборного железобетона для						
	труδ Ду=50-600 мм						
Серия 3.900.1–14	Изделия железобетонные для круглых						
выпуск 1	колодцев водопровода и канализации.						
	Прилагаемые документы						
	Спецификация						

Все технические решения, принятые в рабочих чертежах, соответствуют требованиям экологических, санитарно-гигиенических, противопожарных и других норм, действующих на территории Российской Федерации и обеспечивают безопасную для жизни и здоровья людей эксплуатацию объекта при соблюдении предусмотренных рабочими чертежами мероприятий.

Главный инженер проекта:	/		,
--------------------------	---	--	---


02.2021 г.

Основные показатели по чертежам водопровода и канализации


	TUMOUO BAUUO CUETTOMI	Nowbeynrii nabob	P	асчетнь	ιū ραςχο	Установленная Мошность электро	Применание		
П	именование системь	на вводе, м.вод.ст.	м³/cym	м ³ /ч	л/с	hри пожаре л∕с	мощность электро одвигателей, кВт	• Примечание	
	K2		-	-	95.2				
	Др		-	16.0	4.44		2x1.3		
	K1		4.0	0.84	2.1				
	B2		_	-	2x4.2	38.4	38.2	30л/с наруж.	

Общие указания


- 1. Рабочая документация внутренних сетей пожаротушения по объекту: "Производственное здание, расположенное по адресу: Московская область, Шаховской район, пос. Шаховская, Волочановское шоссе, д.16", выполнена на основании задания на проектирование, технических условий на подключение, в соответствии с действующими нормами, правилами и стандартами:
 - СП 30.13330.2016 "Внутренний водопровод и канализация зданий";
- СП 18.13330.2019 "Производственные объекты. Планировочная организация земельного ичастка";
 - СП 131.13330.2018 "Строительная климатология";
- СП 8.13130.2020 «Системы противопожарной защиты. Источники наружного противопожарного водоснабжения. Требования пожарной безопасности»;
- СП 10.13130.2020 «Системы противопожарной защиты. Внутренний противопожарный водопровод. Требования пожарной безопасности»;
 - 2. Глубина промерзания грунта составляет 1,4 м.
- 3. Гидроизоляция днищ колодцев штукатурная из горячего асфальтового раствора толщиной 10мм по огрунтовке разжиженным битумом. Наружная гидроизоляция стен и плит перекрытия окрасочная из горячего битума, наносимого в несколько слоев общей толщиной 4-5мм по огрунтовке из битума, растворенного в бензине. На стыках сборных ж/б колец предусмотреть наклейку полос гнилостойкой ткани шириной 20-30см.
- 4. Для защиты стальных труб, прокладываемых в земле, от коррозии предусматривается защитное покрытие весьма усиленного типа.
- 5. Монтаж наружных сетей водопровода и канализации производить в соответствии с СГ 129.13330.2011 "Наружные сети и сооружения водоснабжения и канализации".
 - 6. Испытание трубопроводов выполнять гидравлическим способом.
- 7. Сварку стальных деталей производить по ОСТ 26.260.3-2001 электродами 346A по ГОСТ 9467-75. Конструктивные элементы сварных швов трубопроводов принять по ГОСТ 16037-80.
- 8. На участках сети проходящих под дорожным покрытием траншею засыпать песком до низа дорожного покрытия, с повышенным уплотнением.

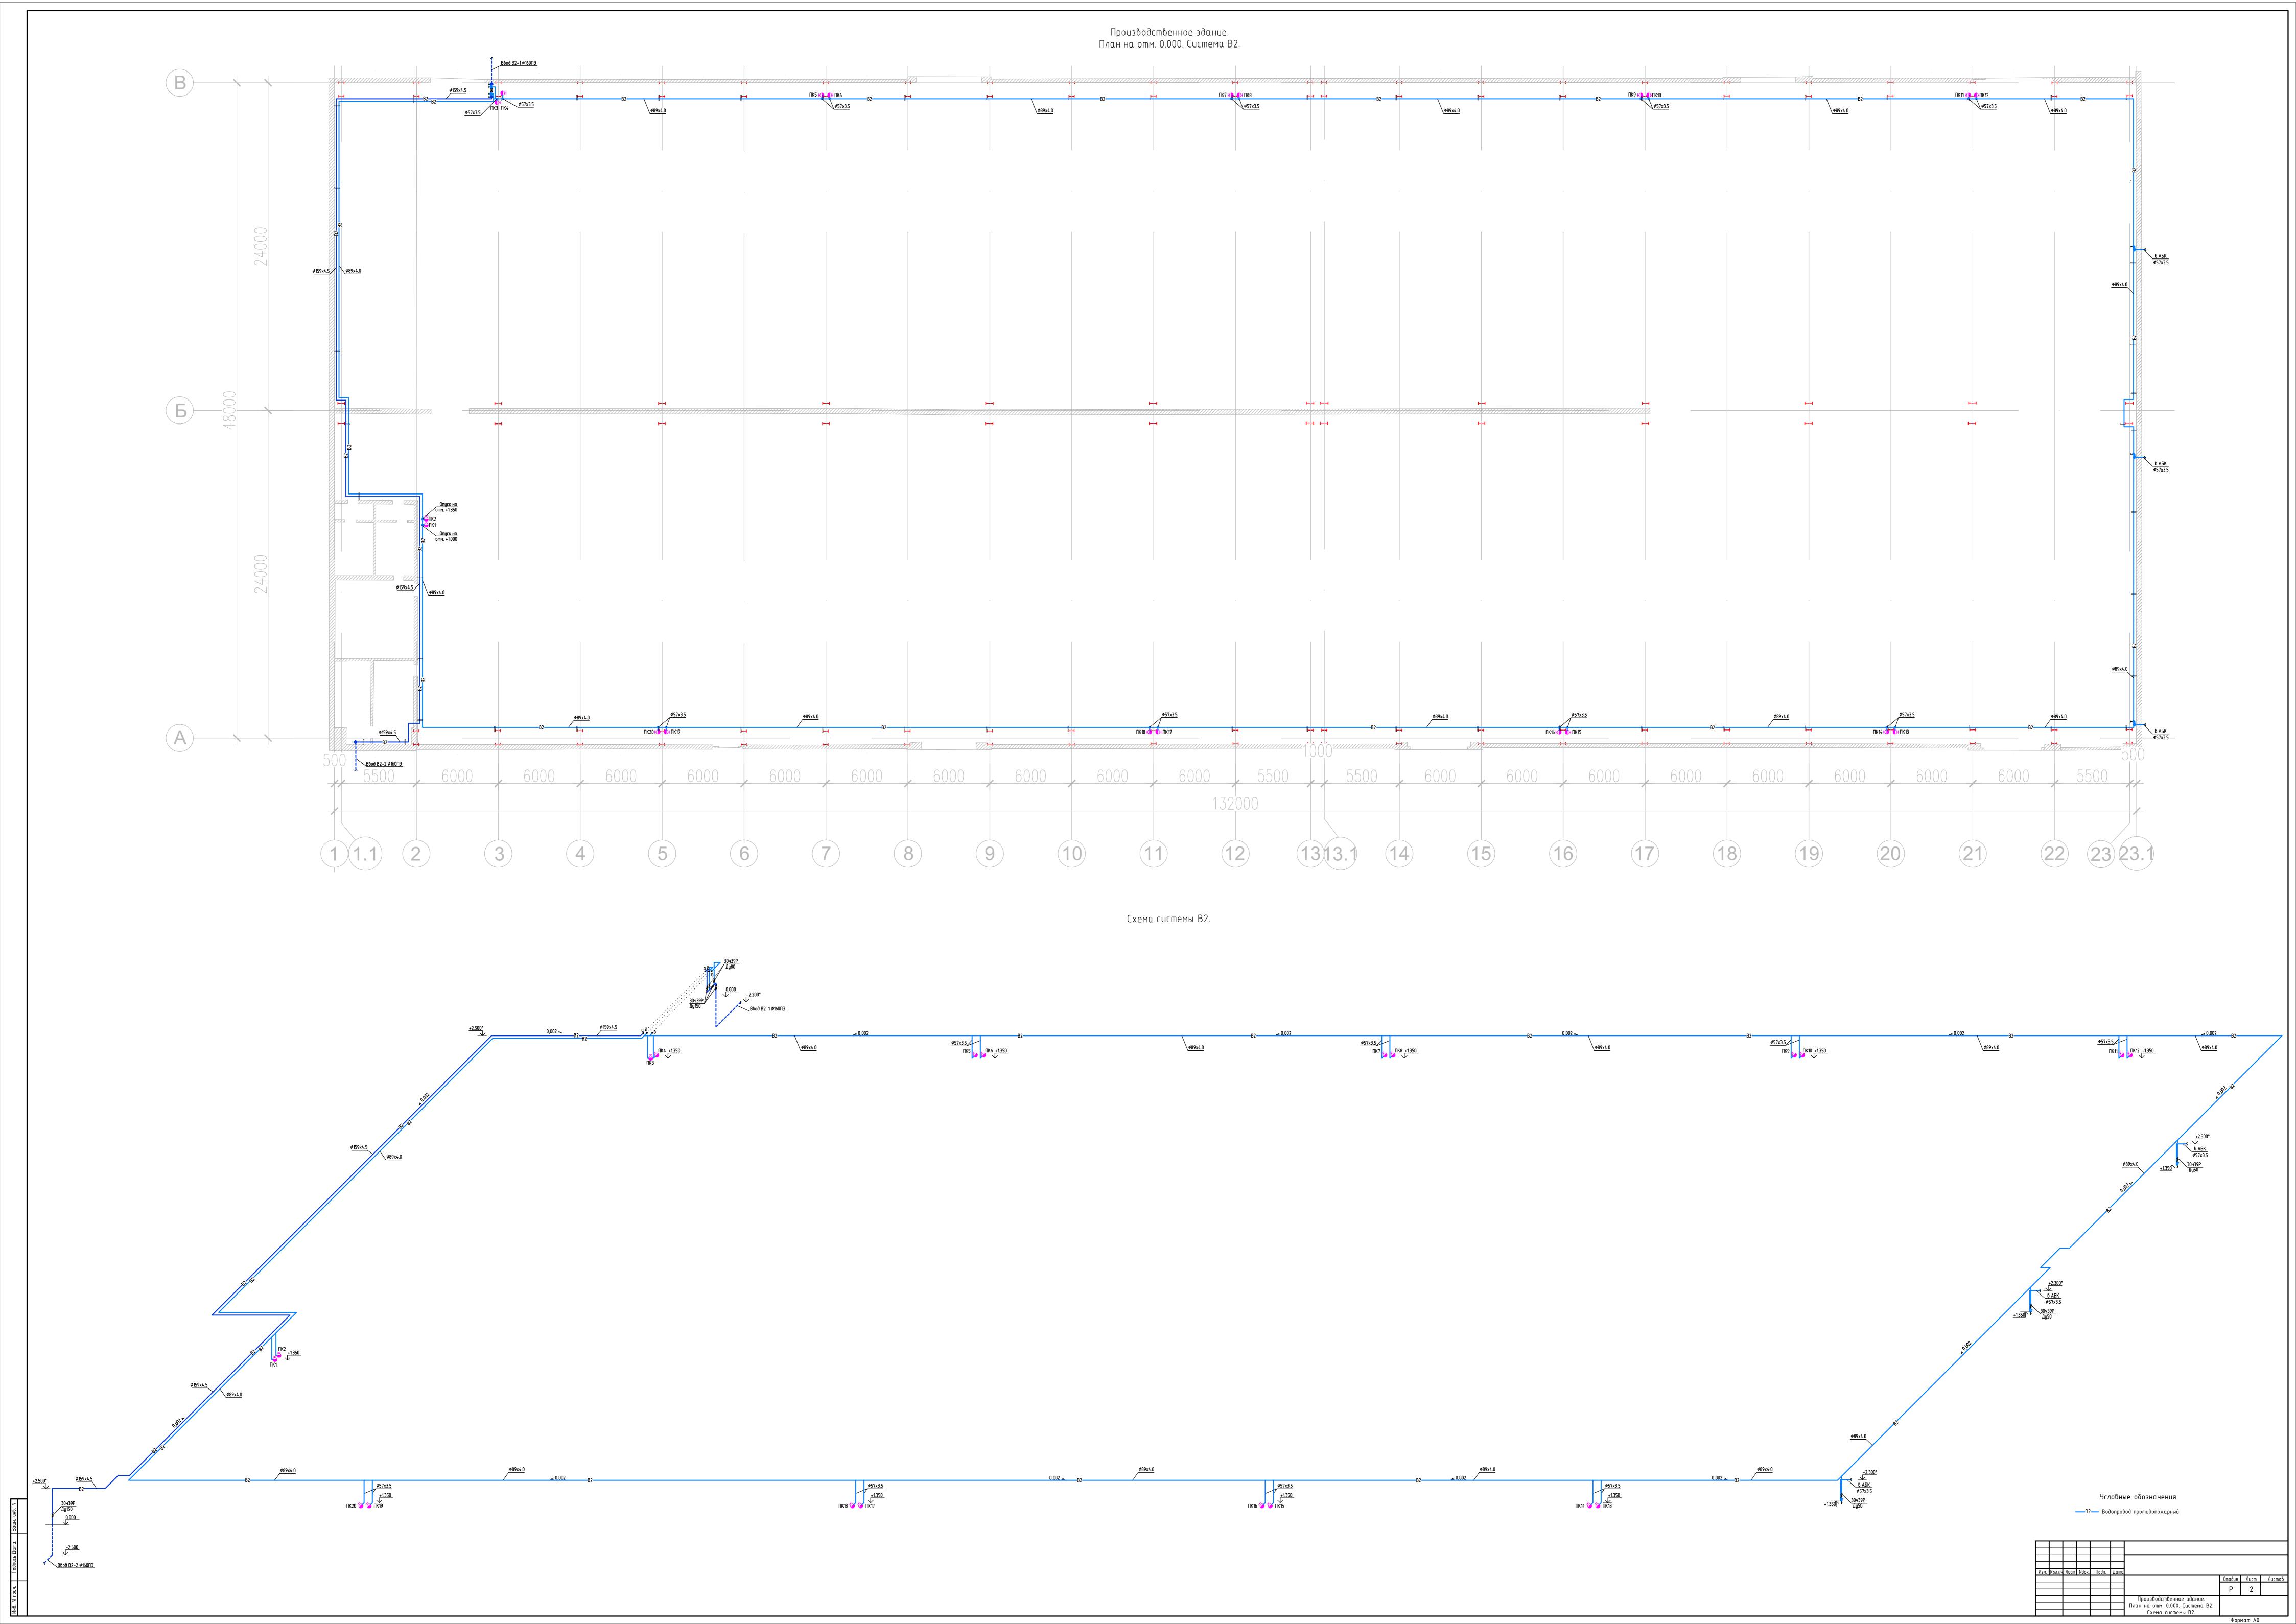


План первого этажа. Система В2.

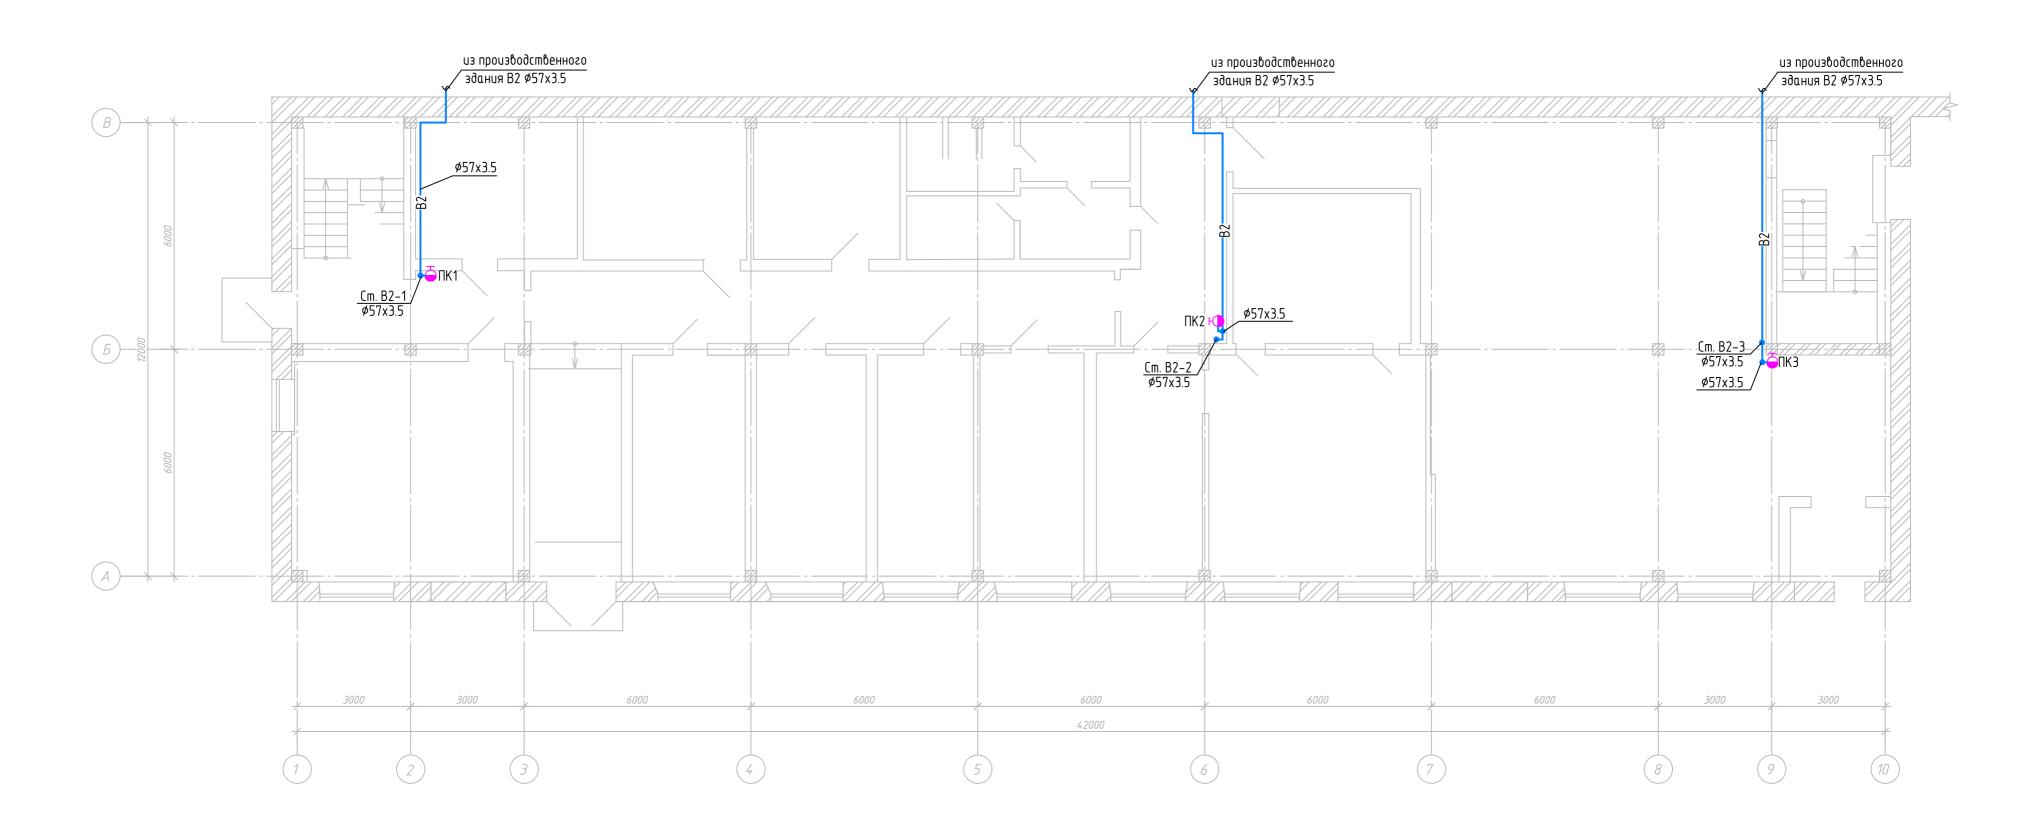

Схемы системы В2.

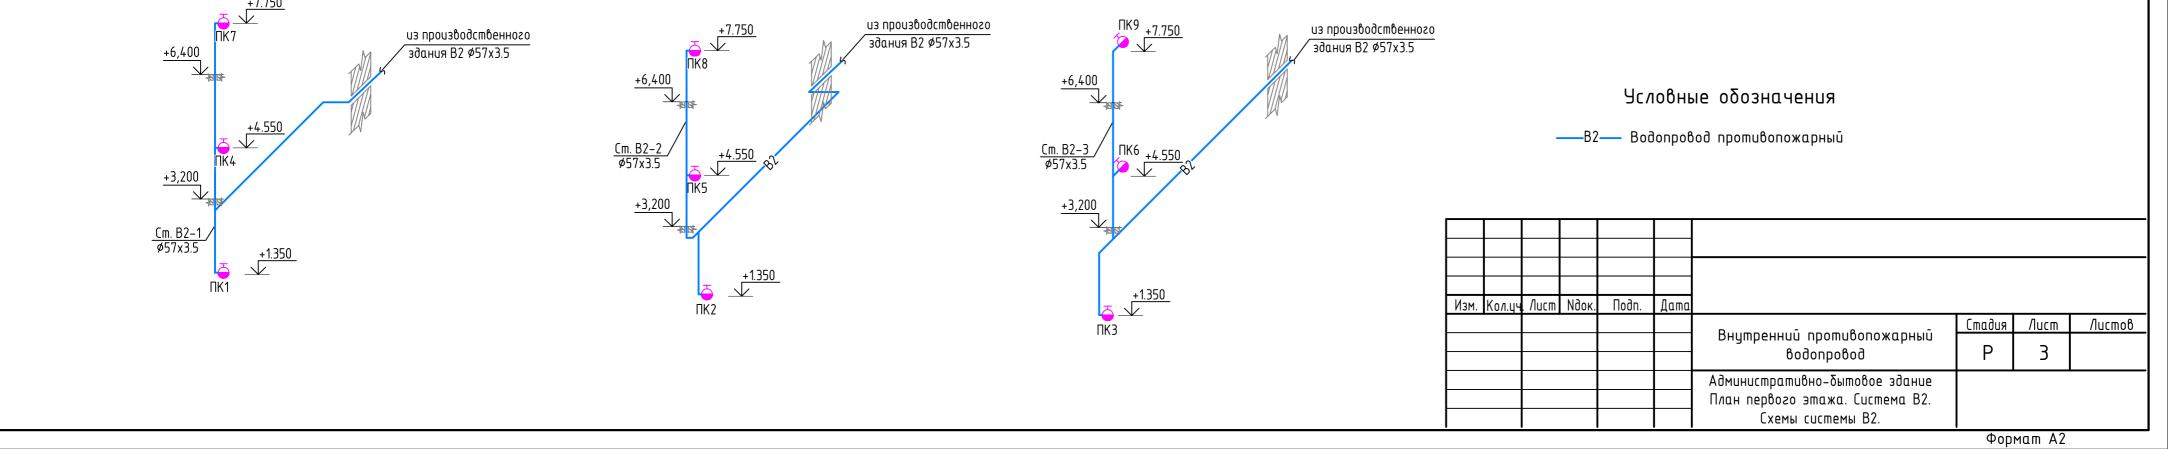

Административно-бытовое здание План вторового этажа. Система В2.

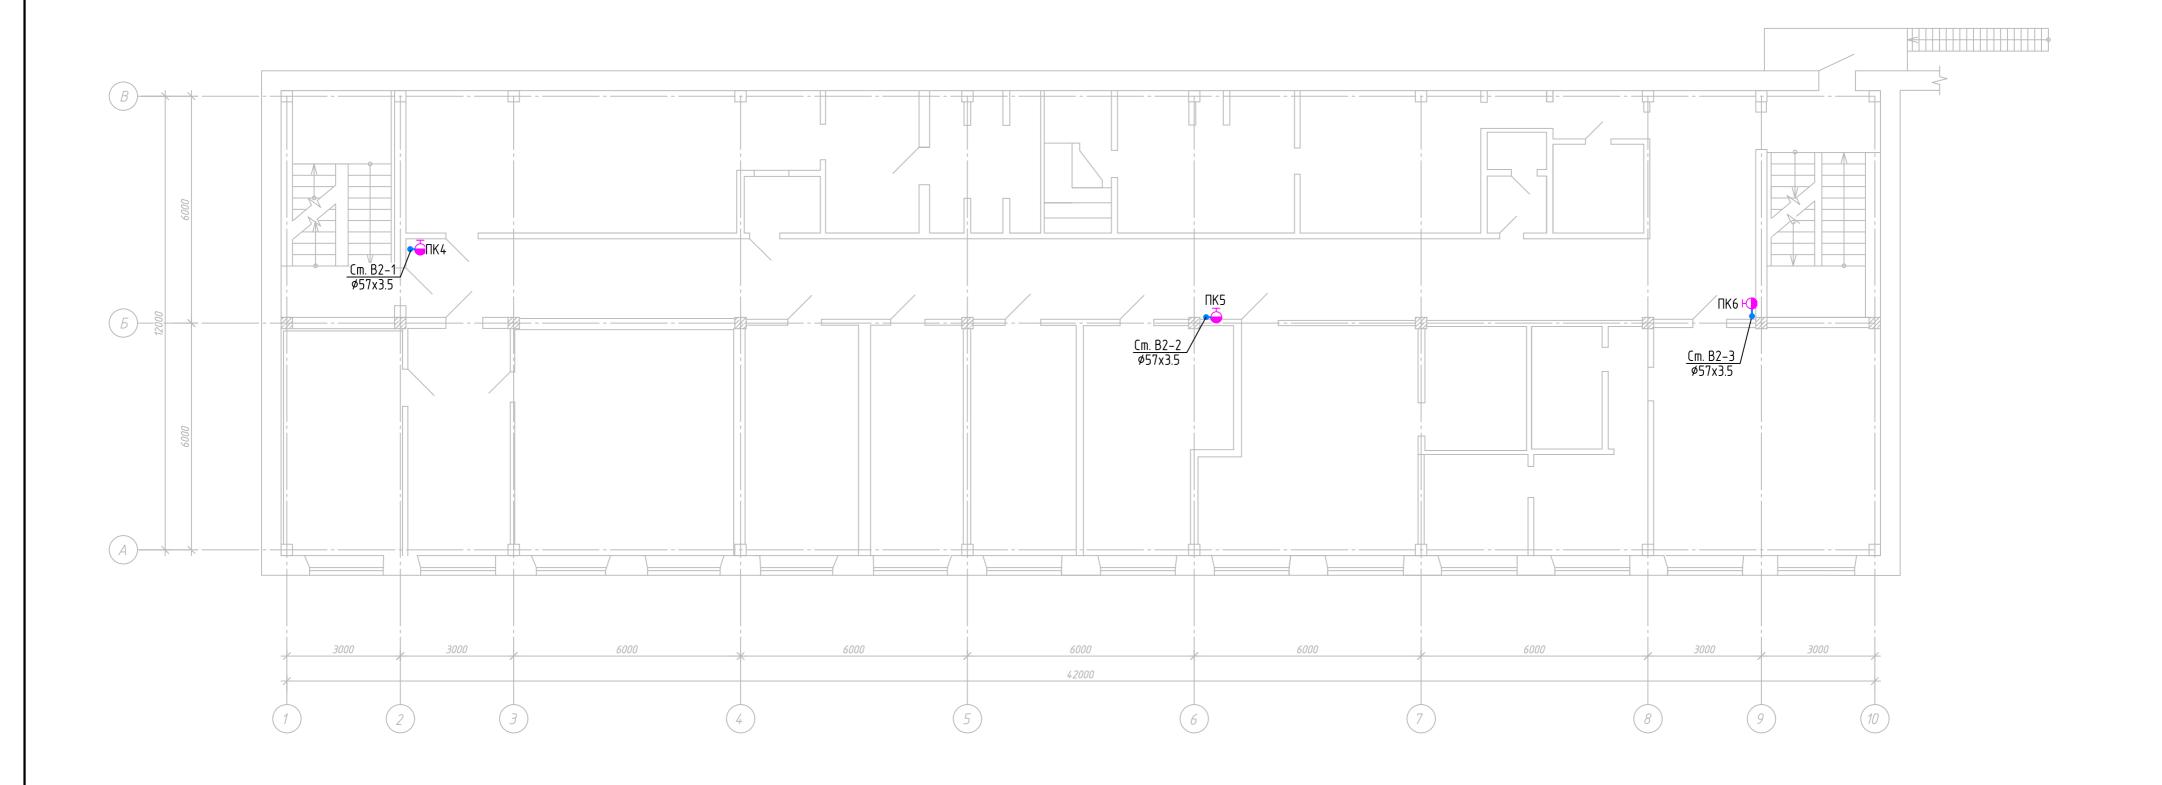


Условные обозначения

——B2— Водопровод противопожарный

Изм.	Кол.цч	, /lucm	Nдок.	Подп.	Дата				
							Стадия	/lucm	Листов
						Внутренний противопожарный водопровод	Р	4	
						Административно-бытовое здание План вторового этажа. Система В2.			
I						·			

Формат А2

Административно-бытовое здание План третьего этажа. Система В2.

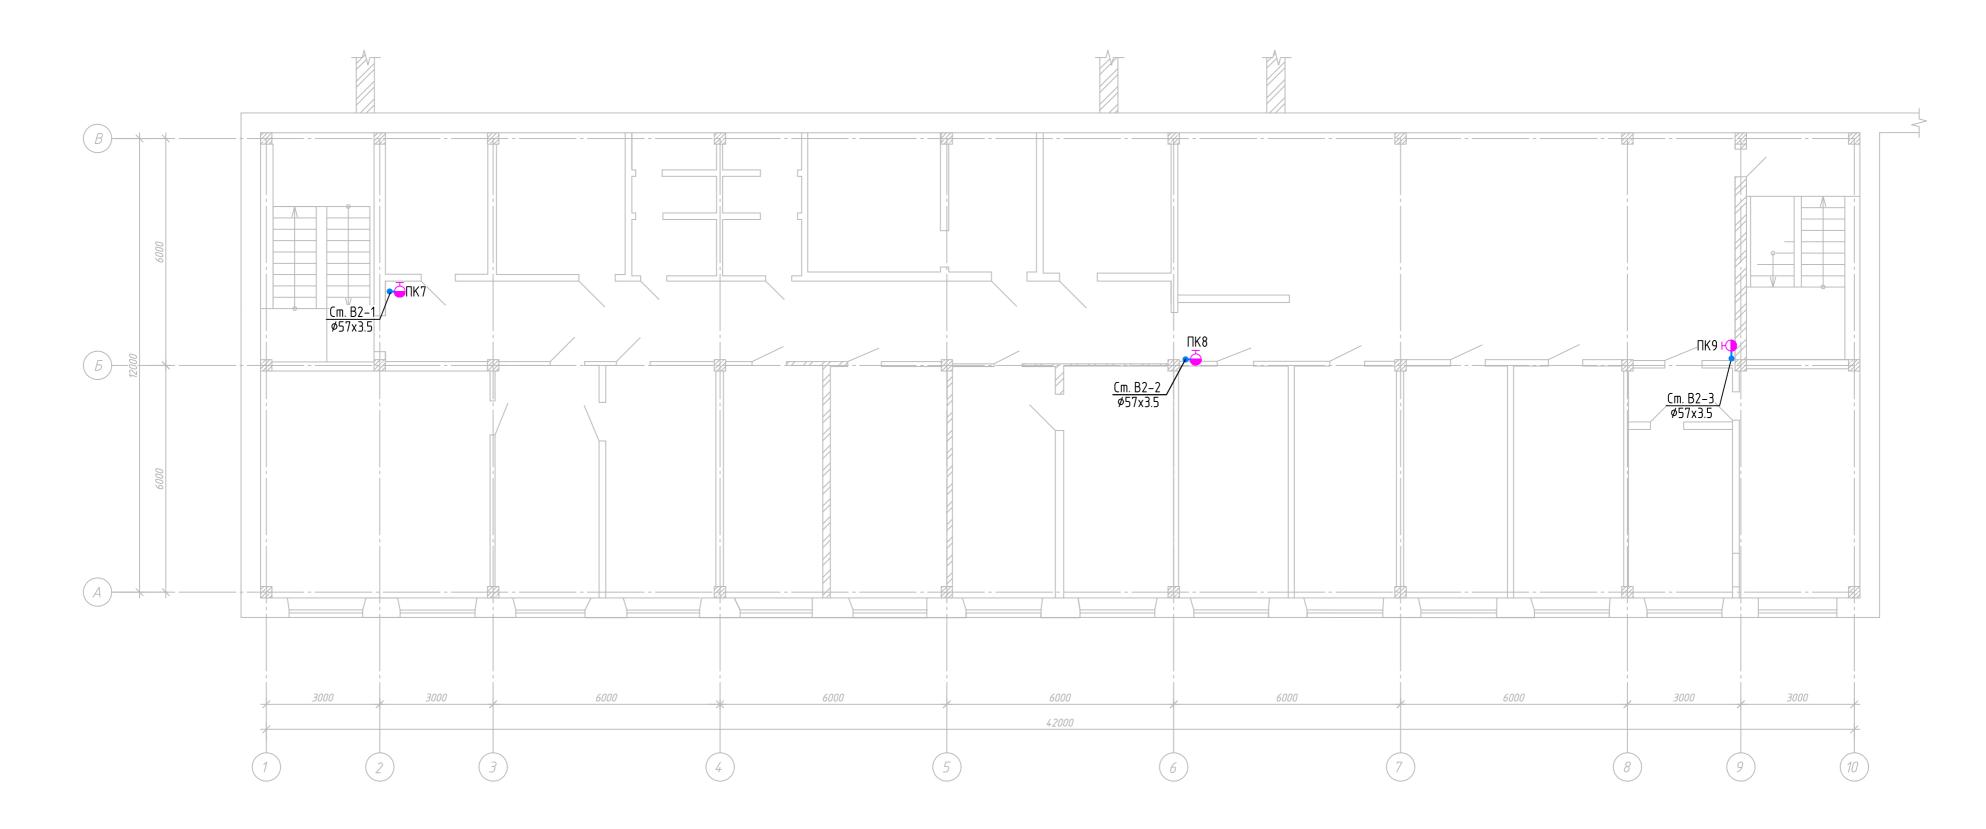

Условные обозначения

——B2— Водопровод противопожарный

Изм.	Кол.цч	. /lucm	Идок.	Подп.	Дата				
						D	Стадия	/lucm	Листов
						Внутренний противопожарный водопровод	Р	5	
						Административно-бытовое здание План третьего этажа. Система В2.			

Формат А2

Позиция	Наименование и техническая характеристика	Тип, марка, обозанчение документа, опросного листа	Код оборудования, изделия, материала	Завод-изготовитель	Единица измерения	Коли- чество	Масса единицы, кг	Примечание
1	2	3	4	5	6	7	8	9
	Противопожарный водопровод -В2-							
	Производственное здание							
	Задвижка с обрезиненым клином PN10 со штурвалом							
	с отв. фланцами 30ч39р (M3B) короткая DN 150	30ч39р			шm.	4		
	DN 80	30ч39р			шm.	2		
	DN 50	30ч39р			шm.	3		
	Труба стальная электросварная ф159x4.5	ГОСТ 10704-91			М	72.0		
	(окраска: 1 слой грунта + 2 слоя эмали)	ГОСТ 10704-91			M	360.0		
	φ57x3.5	ГОСТ 10704-91			М	48.0		
	Om8od 90° 159x4.5	ΓΟCT 17375-2001			шm.	11		
	Om8od 90° 89x4.0	ΓΟCT 17375-2001			шm.	14		
	Om8od 90° 57x3.5	ΓΟCT 17375-2001			шm.	36		
	Тройник-89х3.5-57х3.0	ГОСТ 17376-2001			шm.	23		
	Тройник-159х4.5-108х4.0	ГОСТ 17376-2001			шm.	2		
	Тройник-89х4.0	ГОСТ 17376-2001			шm.	2		
	Переход К-108х4.0-89х4.0	ГОСТ 17378-2001			шm.	2		
1								

Позиция	Наименование и техническая характеристика	Тип, марка, обозанчение документа, опросного листа	Код оборудования изделия, материала	Завод-изготовитель	Единица измерения	Коли- чество	Масса единицы, кг	Примечание
1	2	3	4	5	6	7	8	9
	T T- T- 100 CDD 17 100.0 F	505T 40500 0004						
	Труба ПЭ 100 SDR 17 160х9.5 техническая	ΓΟCT 18599-2001			М	6.0	-	
	Отвод 90° односекционный ПЭ100 SDR17 160х9.5				шт.	2	-	
	Втулка под фланец ПЭ 100 SDR 17 160x9.5				шm.	2		
	Фланец стальной для разъемных соединений ПЭ труб:							
	Фланец 1–150–10 Ст 20 оц.				шm.	2	-	
	Кран пожарный Ф50, в комплекте:				KOMN/I.	20		
	1) Кран пожарный чугунный муфтовый Ф50	15КЧ18П			шm.	1		
	2) Ствол ручной пожарный РС-50.01	TY Y 14317031.011-96			шm.	1		
	3) Головка соединительная напорная рукавная ГР–50				шm.	1		
	4) Головка соединительная напорная цапковая ГЦ-50				шm.	1		
	5) Рукав пожарный напорный серии "Универсал" Ф51	TY 8193-031-00323890-99			шm.	1		
	Ру 1.0 МПа, L=20м.	с изм.6						
	6) Шкаф для пожарного крана навесной без окна							
	красный (1 рукав + 1 огнетушитель) ШПК 315 НЗК	TY 4854-001-55745425-2002			шm.	1		
	Уголок стальной равнополочный 50x50x5	ГОСТ 8509-93			M	40.0		
	Окраска опор: 1 слой грунта + 2 слоя эмали:				м2	8.0	-	
	000DA 00 VE A DC-2	057.74.4.6.00				70.0		
	ΟΠΟΡΑ 89-X5-A-BCm3nc	OCT 36-146-88			шm.	70.0		
	ΟΠΟΡΑ 159-XБ-A-BCm3nc	OCT 36-146-88			шm.	15.0		
								
			Изм. Кол.уч. Лист Ндс	лким Подр Лата				Лист 2

Наименование и техническая характеристика	Тип, марка, обозанчение документа, опросного листа	Код оборудования, изделия, материала	Завод-изготовитель	Единица измерения	Коли- чество	Масса единицы, кг	Примечание
2	3	4	5	6	7	8	9
Административно-бытовое здание							
Кран пожарный <i>Ф</i> 50, в комплекте:				компл.	9		
1) Кран пожарный чугунный муфтовый Ф50	15KЧ18П			ШM.	1		
2) Ствол ручной пожарный РС-50.01	TY Y 14317031.011-96			WM.	1		
3) Головка соединительная напорная рукавная ГР-50				шm.	1		
4) Головка соединительная напорная цапковая ГЦ-50				шm.	1		
5) Рукав пожарный напорный серии "Универсал" <i>Ф</i> 51	TY 8193-031-00323890-99			шm.	1		
Ру 1.0 МПа, L=20м.	с изм.6						
6) Шкаф для пожарного крана навесной без окна	C 451110						
красный (1 рукав + 1 огнетушитель) ШПК 315 НЗК	TY 4854-001-55745425-2002			шm.	1		
					-		
Труба стальная электросварная							
(окраска: 1 слой грунта + 2 слоя эмали)	ΓΟCT 10704-91			М	48.0		
Ombod 90° 57x3.5	ГОСТ 17375-2001			шm.	16		
Тройник- 57х3.5	ГОСТ 17376-2001			шm.	3		
							/luci