

Номер помеще- ния	Наименование	Площадь, м2
1	Тамбур	1,94+1,94
2	Коридор	39,55
3	Венткамера	21,93
4	Туалет мужской	2,86
5	Туалет женский	2,65
6	Раздевалка женская с душевой	11,07
7	Раздевалка мужская с душевой	13,24
8	Злектрощитовая	18,72
9	Тепловой пункт. Водомерный узел	22,30
10	Помещение операторов АХУ	19,84
11	Комната обогрева	16,89
12	Комната сушки спецодежды	11,73
13	Кладовая хозяйственного инвентаря	11,72
14	Кладовая ЗИП	17,62
<i>1</i> 5	Воздушная компрессорная	27,16
16	Электрощитовая компрессорной	15,90
17	Машинное отделение (компрессорный цех)	280,17
18	Тамбур-шлюз	2,41
19	Холодильная камера №1	197,41
20	Холодильная камера №2	280,64
21	Холодильная камера №3	285,71
22	Холодильная камера №4	196,47
23	Холодильная камера №5	207,22
24	Холодильная камера №6	280,47
25	Технологический коридор	322,37+55,45
26	Тамбур	1,82
27	Туалет	2,38
28	Помещение обогрева	5,89
29	Дефростационная	5,23
30	Мойка погрузчиков и технологического инвентаря	43,97
31	Закрытая ж/д рампа	1269,38
<i>32</i>	Весовая	6,00+6,00
33	Закрытая автомобильная рампа №1	187,69
34	Диспетчерская – весовая	6,78
35	Закрытая автомобильная рампа №2	95,71
36	Диспетчерская погрузочно-разгрузочных работ	4,74

Формат А2х4

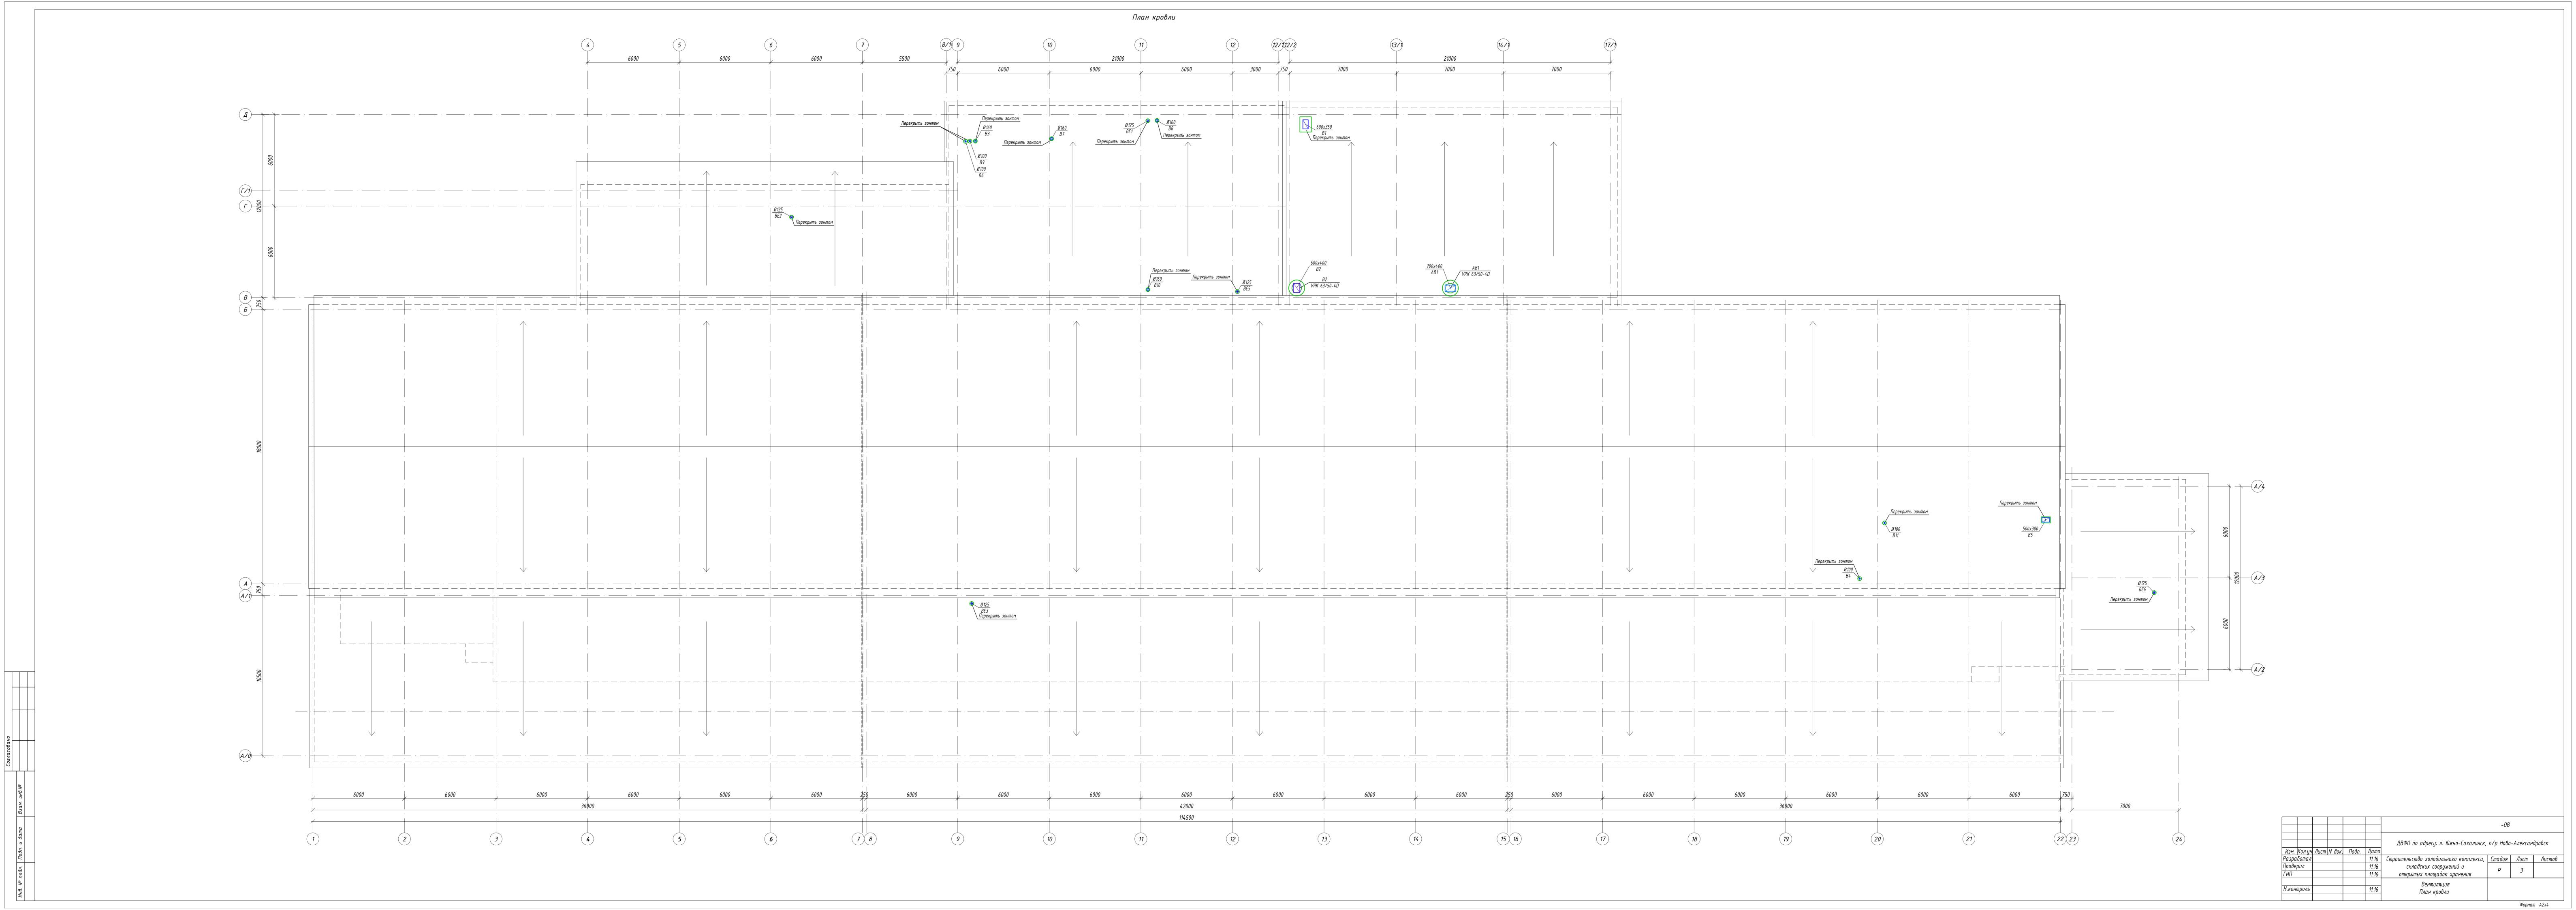

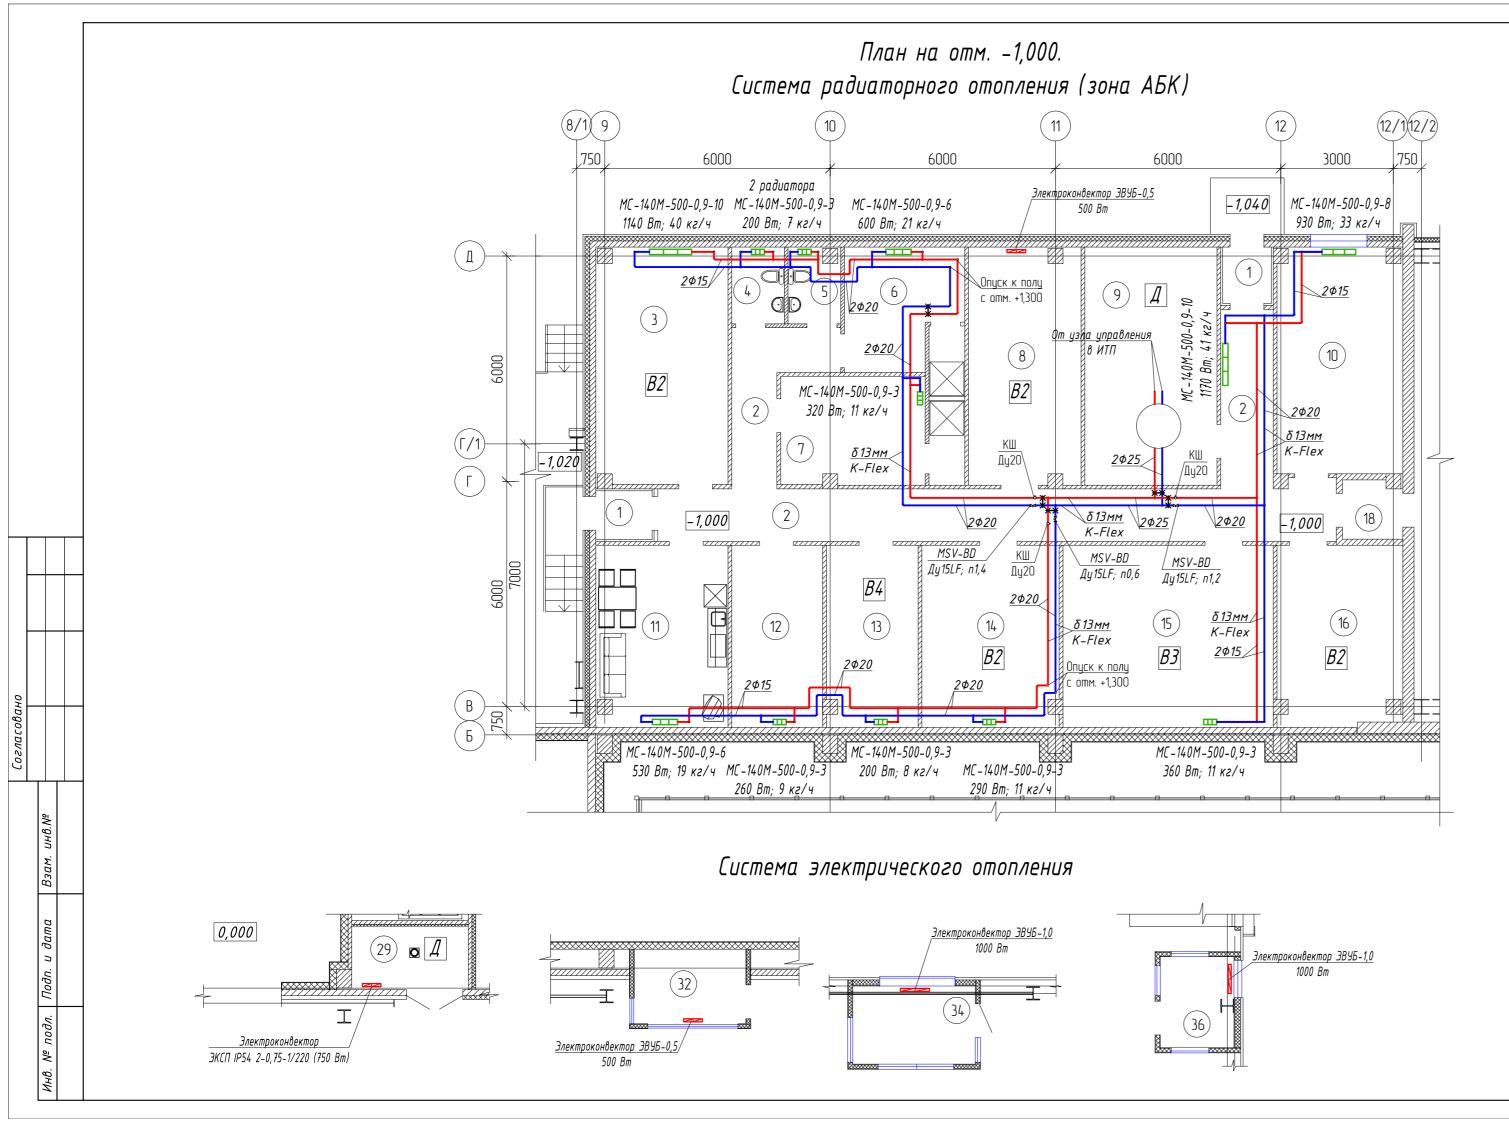

Экспликация помещений

	экспликиция помещении		
Номер помеще– ния	Наименование	Площадь, м2 пог	Кат. че-щен
1	Тамбур	1,94+1,94	-
2	Коридор	39,55	-
3	Венткамера	21,93	B2
4	Туалет мужской	2,86	-
5	Туалет женский	2,65	-
6	Раздевалка женская с душевой	11,07	-
7	Раздевалка мужская с душевой	13,24	-
8	Электрощитовая	18,72	B2
9	Тепловой пункт. Водомерный узел	22,30	Д
10	Помещение onepamopoв AXУ	19,84	
11	Комната обогрева	16,89	
12	Комната сушки спецодежды	11,73	
13	Кладовая хозяйственного инвентаря	11,72	В4
14	Кладовая ЗИП	17,62	B2
15	Воздушная компрессорная	27,16	В3
16	Электрощитовая компрессорной	15,90	В4
18	Тамбур-шлюз	2,41	
- AOBU	τιο οδορμανομία:	•	

Условные обозначения:



Примечания:

- 1 Трубопроводы и приборы отопления отнесены от стен условно.
- 2 Все опуски к полу и трубопроводы, прокладываемые под перекрытием теплоизолировать. Материал теплоизоляции – трубки из вспененного каучука K-Flex ST, толщиной 13 мм. Теплоизоляция исловно не показана.
- 3 Места прохода трубопроводов уточнить при производстве монтажных работ.
- 4 Уклон трубопроводов принят в сторону ИТП и сливных кранов.
- 5 Радиаторы комплектуются пробками и краном Маевского.
- 6 Узлы обвязок радиаторов см. л. 8 этого раздела.

Изм.	Кол.цч	Лист	N док.	Подп.	Дата	ДВФО по адресу: г. Южно-Сахалинск,	п/р Ново	-Алексан	дровск
	ιδοπαл					Строительство холодильного комплекса,	Стадия	Лист	Листов
Прове ГИП	рил					складских сооружений и открытых площадок хранения	Р	4	
Н.кон	троль					Отопление. План на отм. –1,000 между осями 8/1-12/2 и Б-Д. Системы радиаторного отопления (зона АБК) и электрического отопления.			

Формат А4х3 (630х297)

Экспликация помещений

Номер помеще- ния	Наименование	Площадь, м2	Кат пом.
1	Тамбур	1,94+1,94	-
2	Коридор	39,55	-
3	Венткамера	21,93	В3
4	Туалет мужской	2,86	-
5	Туалет женский	2,65	-
6	Раздевалка женская с душевой	11,07	В4
7	Раздевалка мужская с душевой	13,24	-
8	Злектрощитовая	18,72	
9	Тепловой пункт. Водомерный узел	22,30	
10	Помещение операторов АХУ	19,84	
11	Комната обогрева	16,89	
12	Комната сушки спецодежды	11,73	
13	Кладовая хозяйственного инвентаря	11,72	
14	Кладовая ЗИП	17,62	
15	Воздушная компрессорная	27,16	
16	Электрощитовая компрессорной	15,90	
17	Машинное отделение (компрессорный цех)	280,17	A
18	Тамбур-шлюз	2,41	
19	Холодильная камера №1	197,41	
20	Холодильная камера №2	280,64	
21	Холодильная камера №3	285,71	
22	Холодильная камера №4	196,47	
23	Холодильная камера №5	207,22	
24	Холодильная камера №6	280,47	
25	Технологический коридор	322,37+55,45	
26	Тамбур	1,82	
27	Туалет	2,38	
28	Помещение обогрева	5,89	
29	Дефростационная	5,23	
30	Мойка погрузчиков и технологического инвентаря	43,97	
31	Закрытая ж/д рампа	1269,38	
<i>32</i>	Весовая	6,00+6,00	
33	Закрытая автомобильная рампа №1	187,69	
34	Диспетчерская – весовая	6,78	
35	Закрытая автомобильная рампа №2	95,71	
36	Диспетчерская погрузочно-разгрузочных работ	4,74	

Условные обозначения:

тепловентиляторов тепловентиляторов

Примечания:

1 Трубопроводы отнесены от стен условно. 2 Все трубопроводы – теплоизолировать.

Материал теплоизоляции – цилиндры минераловатные покрытые фольгой, толщиной 30 мм. Теплоизоляция условно не показана. 3 Места прохода трубопроводов уточнить при производстве монтажных работ. 4 Уклон трубопроводов принят в сторону ИТП и сливных кранов.

					ДВФО по адресу: г. Южно-Сахалинск,	п/р Ново	-Алексан	дровск		
Кол.уч	Лист	N док.	Подп.	Дата						
δοπαл					Строительство холодильного комплекса,	Стадия	Лист	Листов		
ПП					складских сооружений и	D	_		5	
					открытых площадок хранения	Γ	J			
					Теплоснабжение.					
проль					Система теплоснабжения тепловентиляторов					
					План первого этажа на отм. 0,000					

Формат А2х4

Системы теплоснабжения ТС1 и ТС2 План первого этажа на отм. 0,000 4 5 6000 7 8/19 10 11 12 12/102/2 13/1 13/1 14/1 17/1 6000 6000 7500 7500 6000 6000 7000 7000 — с греющим кабелем¦в одну нитку Прокладка трубопроводов в теплоизоляции с греющим кабелем в одну нитку Nэл=442 Вт; Lкαδ=60,0 м <u>δ=30мм</u> /мин. вата <u>δ=30мм</u> /мин. вата 26 270 Прокладка над перекрытием Узел регулирования завес У1-У2 <u>δ=50мм</u> мин. вата Подъём в пространство Опуск из пространства друг над другом над холодильными камерами над холодильными камерами Q=39,31 кВт (одна завеса) · Прокладка трубопроводов в теплоизоляции с греющим кабелем Nэл=462 Вт; Lкαδ=60,0 м · ---- · ---- · <u>†</u>--- · ---- · -|--------------------------|

Экспликация помещений

Номер помеще- ния	Наименование	Площадь, м2	Кат. пом.
1	Тамбур	1,94+1,94	-
2	Коридор	39,55	-
3	Венткамера	21,93	В3
4	Туалет мужской	2,86	-
5	Туалет женский	2,65	-
6	Раздевалка женская с душевой	11,07	В4
7	Раздевалка мужская с душевой	13,24	-
8	Электрощитовая	18,72	
9	Тепловой пункт. Водомерный узел	22,30	
10	Помещение операторов АХУ	19,84	
11	Комната обогрева	16,89	
12	Комната сушки спецодежды	11,73	
13	Кладовая хозяйственного инвентаря	11,72	
14	Кладовая ЗИП	17,62	
15	Воздушная компрессорная	27,16	
16	Электрощитовая компрессорной	15,90	
17	Машинное отделение (компрессорный цех)	280,17	A
18	Тамбур-шлюз	2,41	
19	Холодильная камера №1	197,41	
20	Холодильная камера №2	280,64	
21	Холодильная камера №3	285,71	
22	Холодильная камера №4	196,47	
23	Холодильная камера №5	207,22	
24	Холодильная камера №6	280,47	
25	Технологический коридор	322,37+55,45	
26	Тамбур	1,82	
27	Туалет	2,38	
28	Помещение обогрева	5,89	
29	Дефростационная	5,23	
30	Мойка погрузчиков и технологического инвентаря	43,97	
31	Закрытая ж/д рампа	1269,38	
32	Весовая	6,00+6,00	
33	Закрытая автомобильная рампа №1	187,69	
34	Диспетчерская – весовая	6,78	
35	Закрытая автомобильная рампа №2	95,71	
36	Диспетчерская погрузочно-разгрузочных работ	4,74	

Условные обозначения:

приточных установок П1, П3 и П5 приточных установок П1, П3 и П5

воздушно-тепловых завес У1-У3 — – трубопровод обратный с параметрами 70°C системы теплоснабжения воздушно-тепловых завес У1-У3


Примечания:


1 Трубопроводы отнесены от стен условно. 2 Все опуски к полу и трубопроводы, прокладываемые под перекрытием – теплоизолировать. Материал теплоизоляции – цилиндры минераловатные покрытые фольгой, толщиной 30 мм и 50 мм. Теплоизоляция условно не показана. 3 Места прохода трубопроводов уточнить при производстве монтажных работ.


4 Уклон трубопроводов принят в сторону ИТП и сливных кранов. 5 Расстояние от калорифера приточной установки до узла регулирования – не более 3 метров.


					ДВФО по адресу: г. Южно-Сахалинск, п/р Ново-Александровск				
ол.уч	Лист	N док.	Подп.	Дата					
отал					Строительство холодильного комплекса,	Стадия	Nucm	Листов	
IΛ					складских сооружений и	D	6		
					открытых площадок хранения	Γ			
					Теплоснабжение.				
00ЛЬ					Системы теплоснабжения ТС1 и ТС2				
					План первого этажа на отм. 0,000				

Формат А2х4

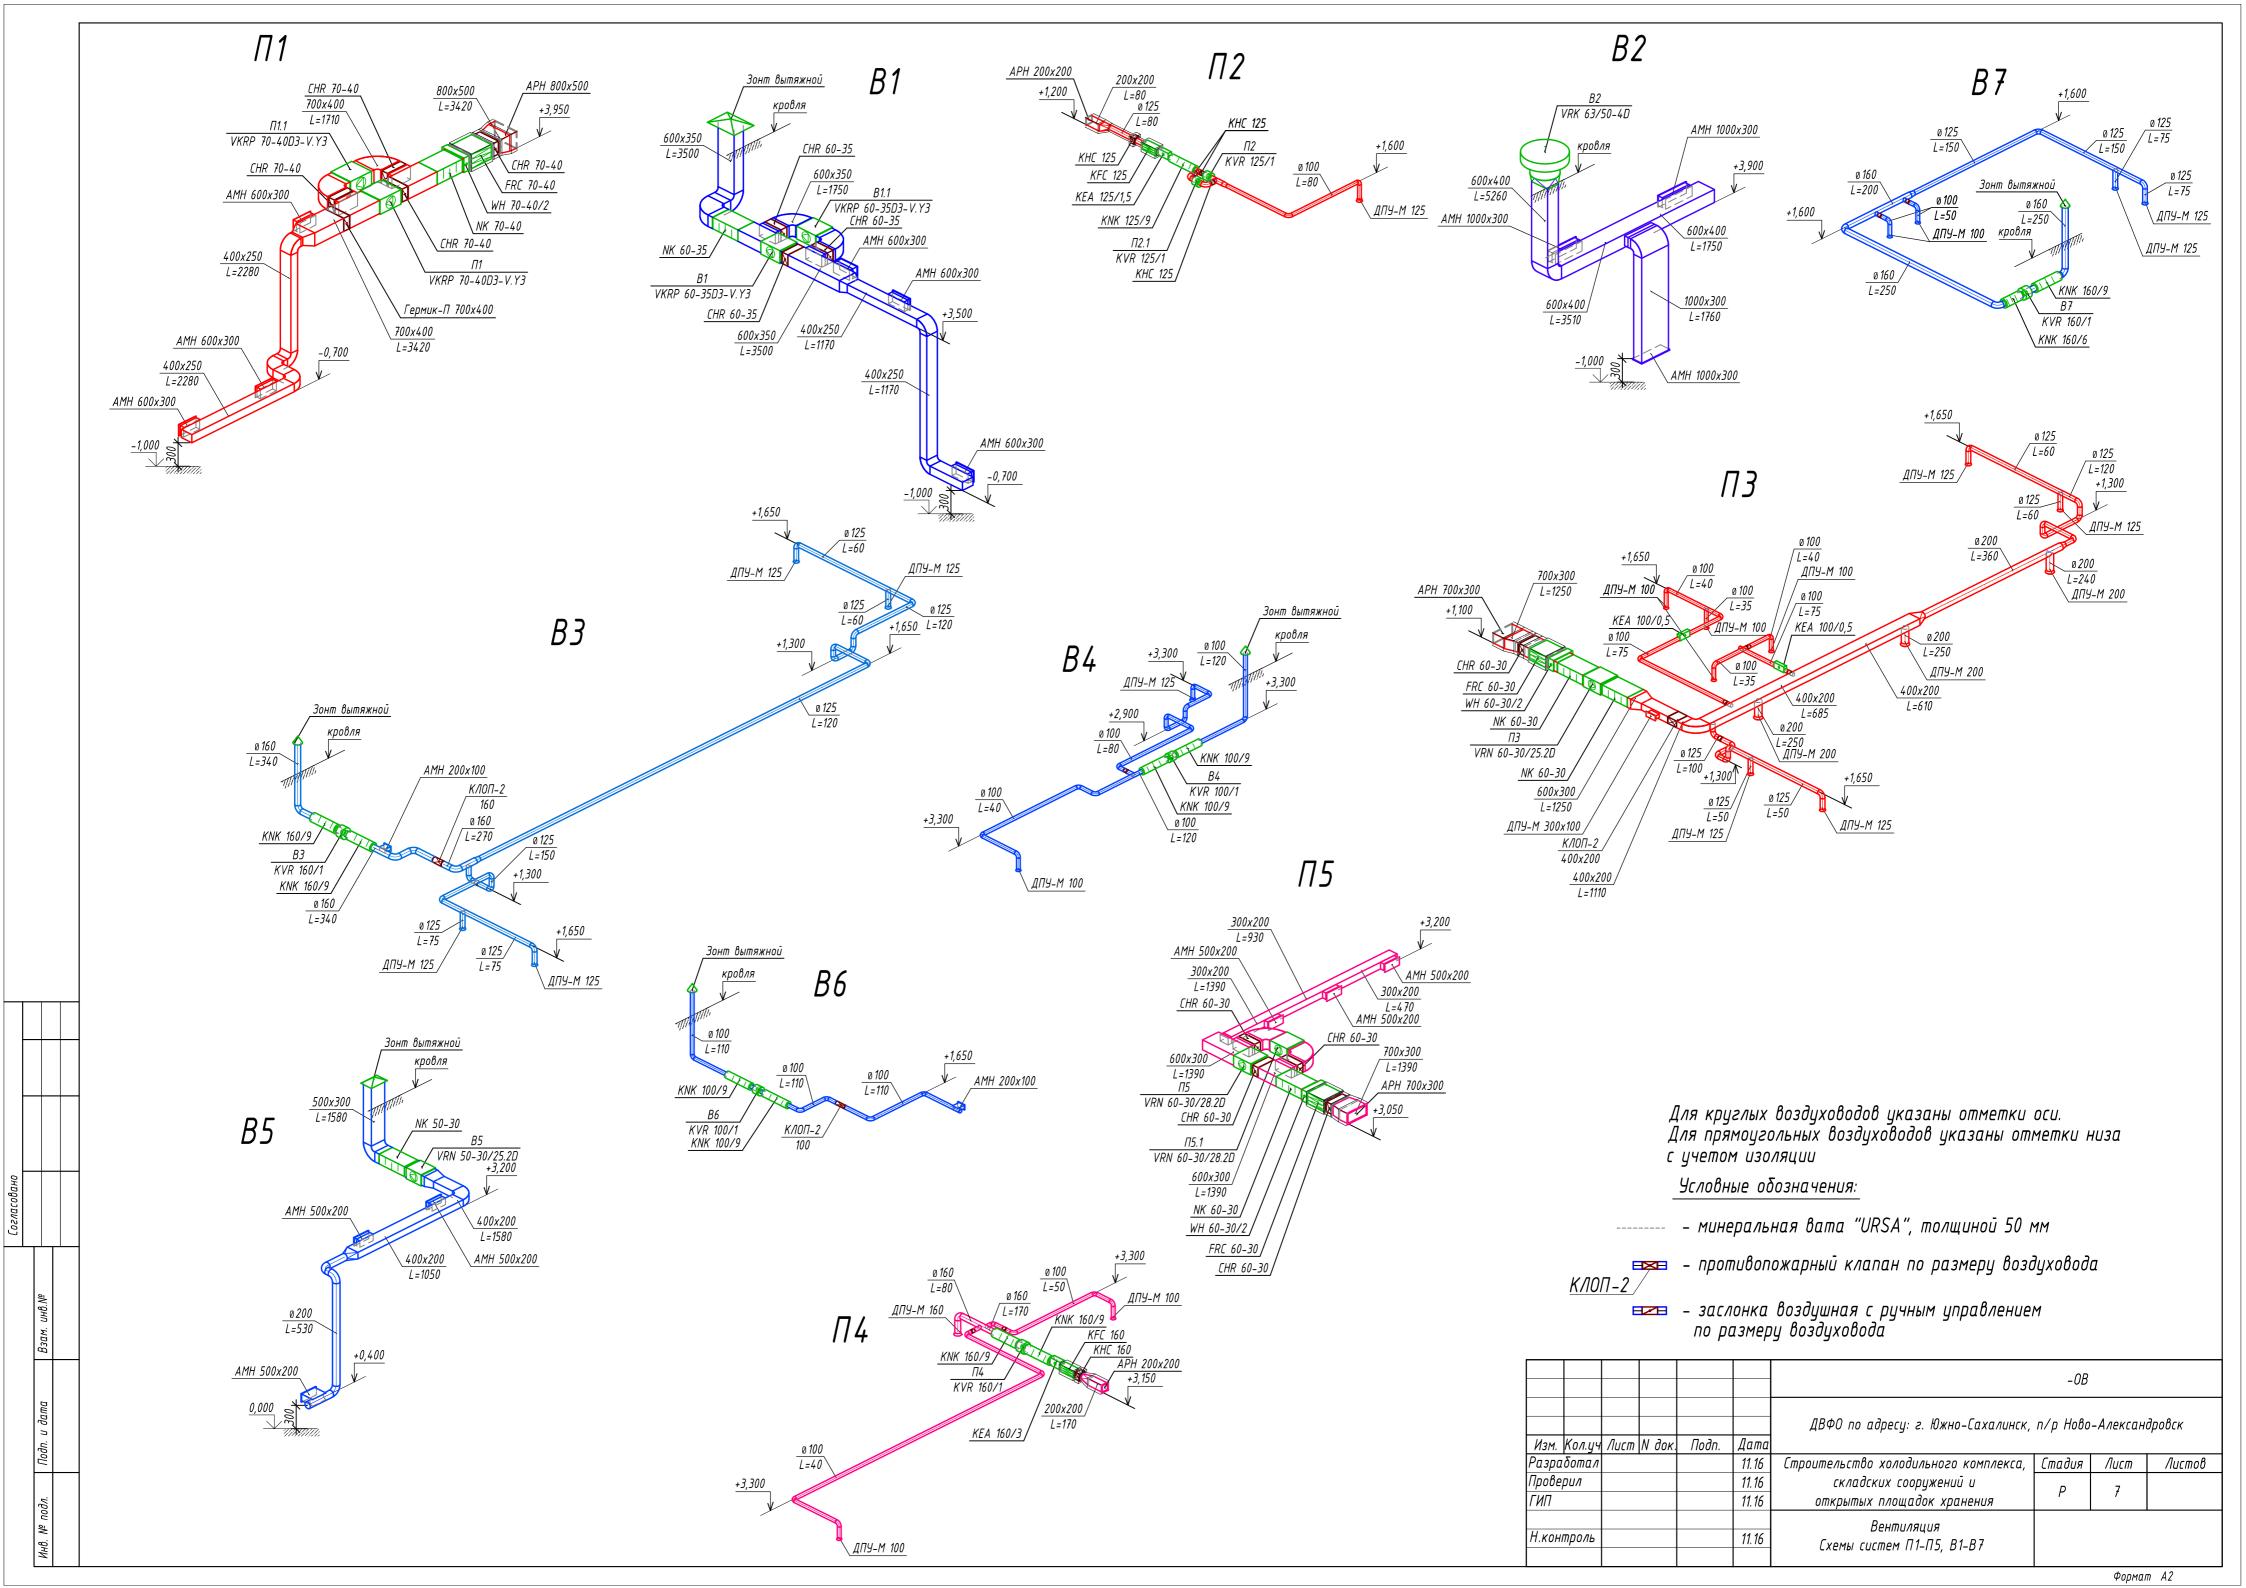

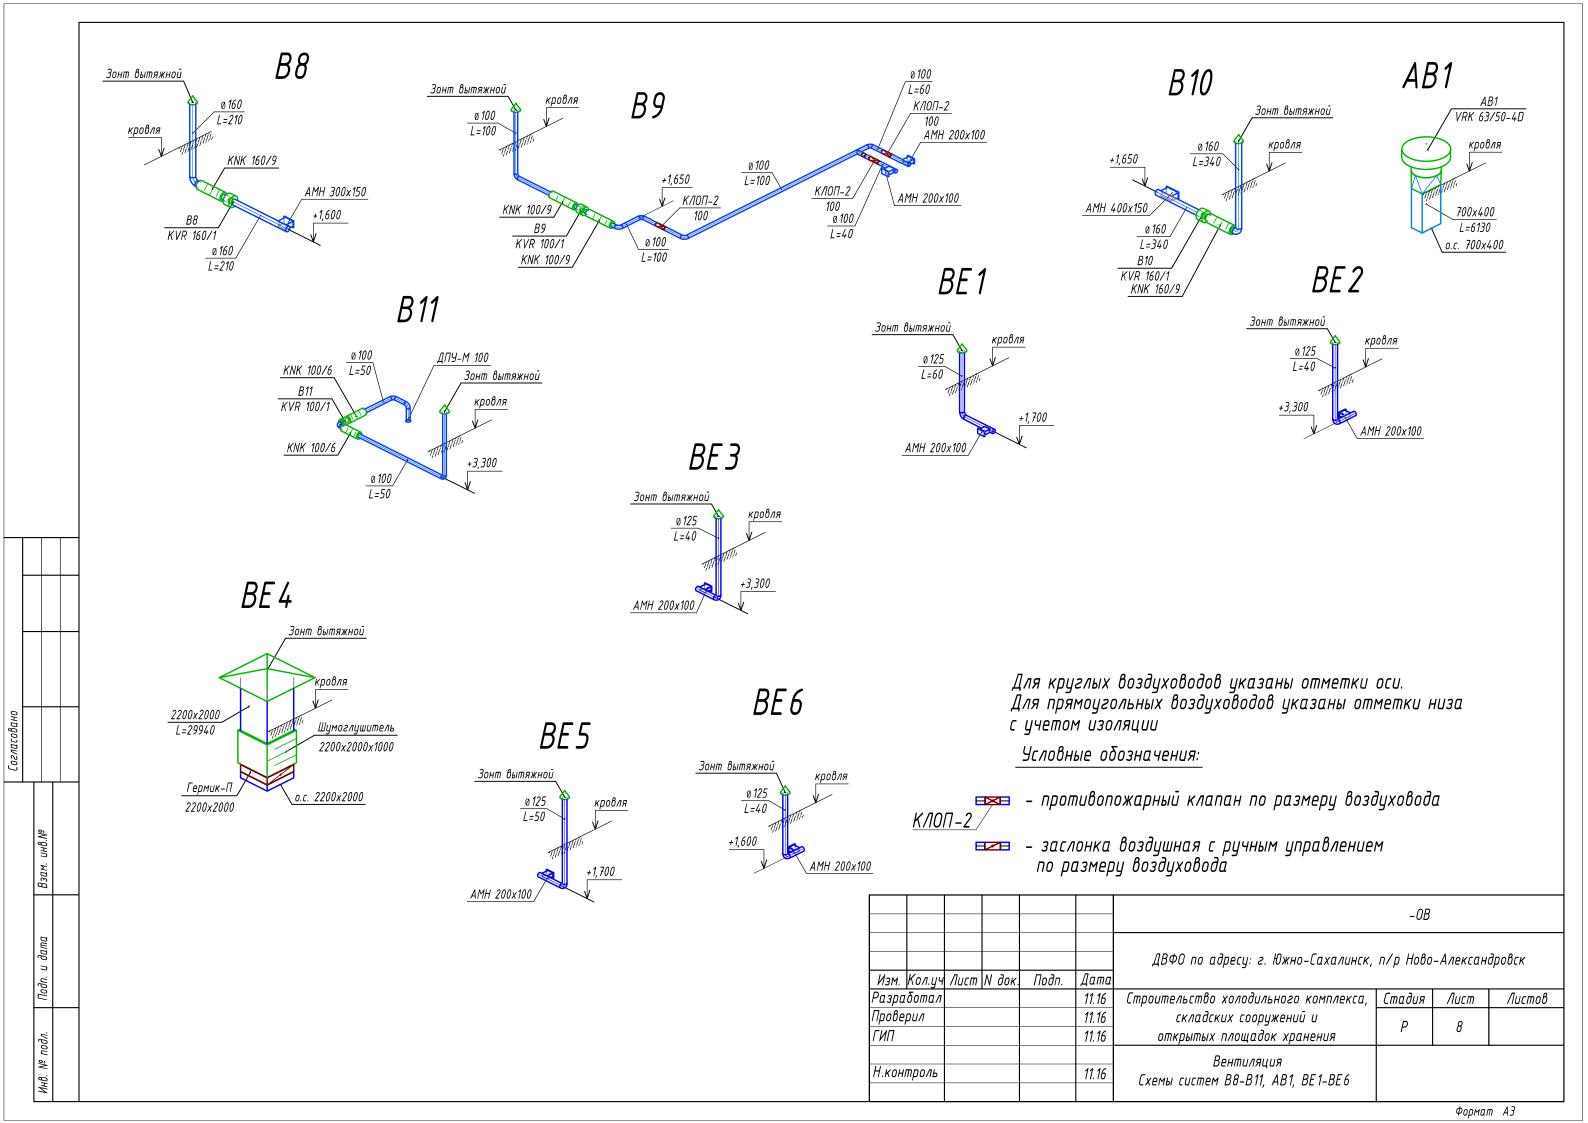

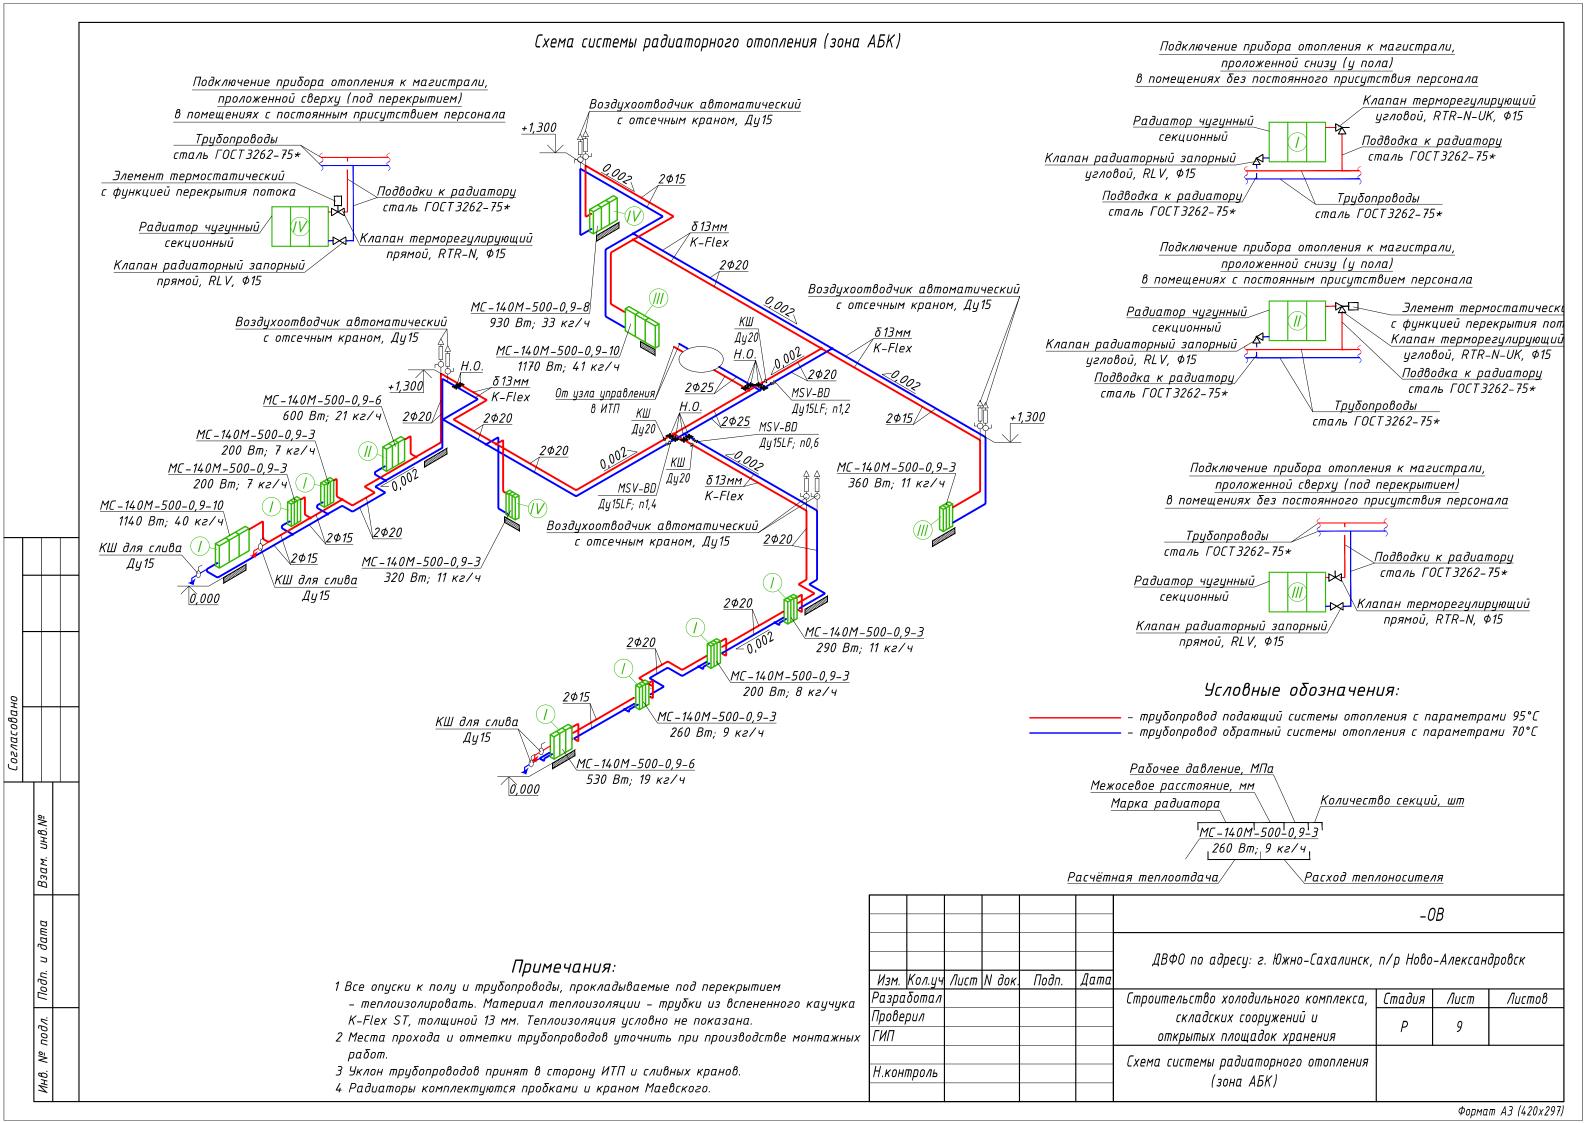

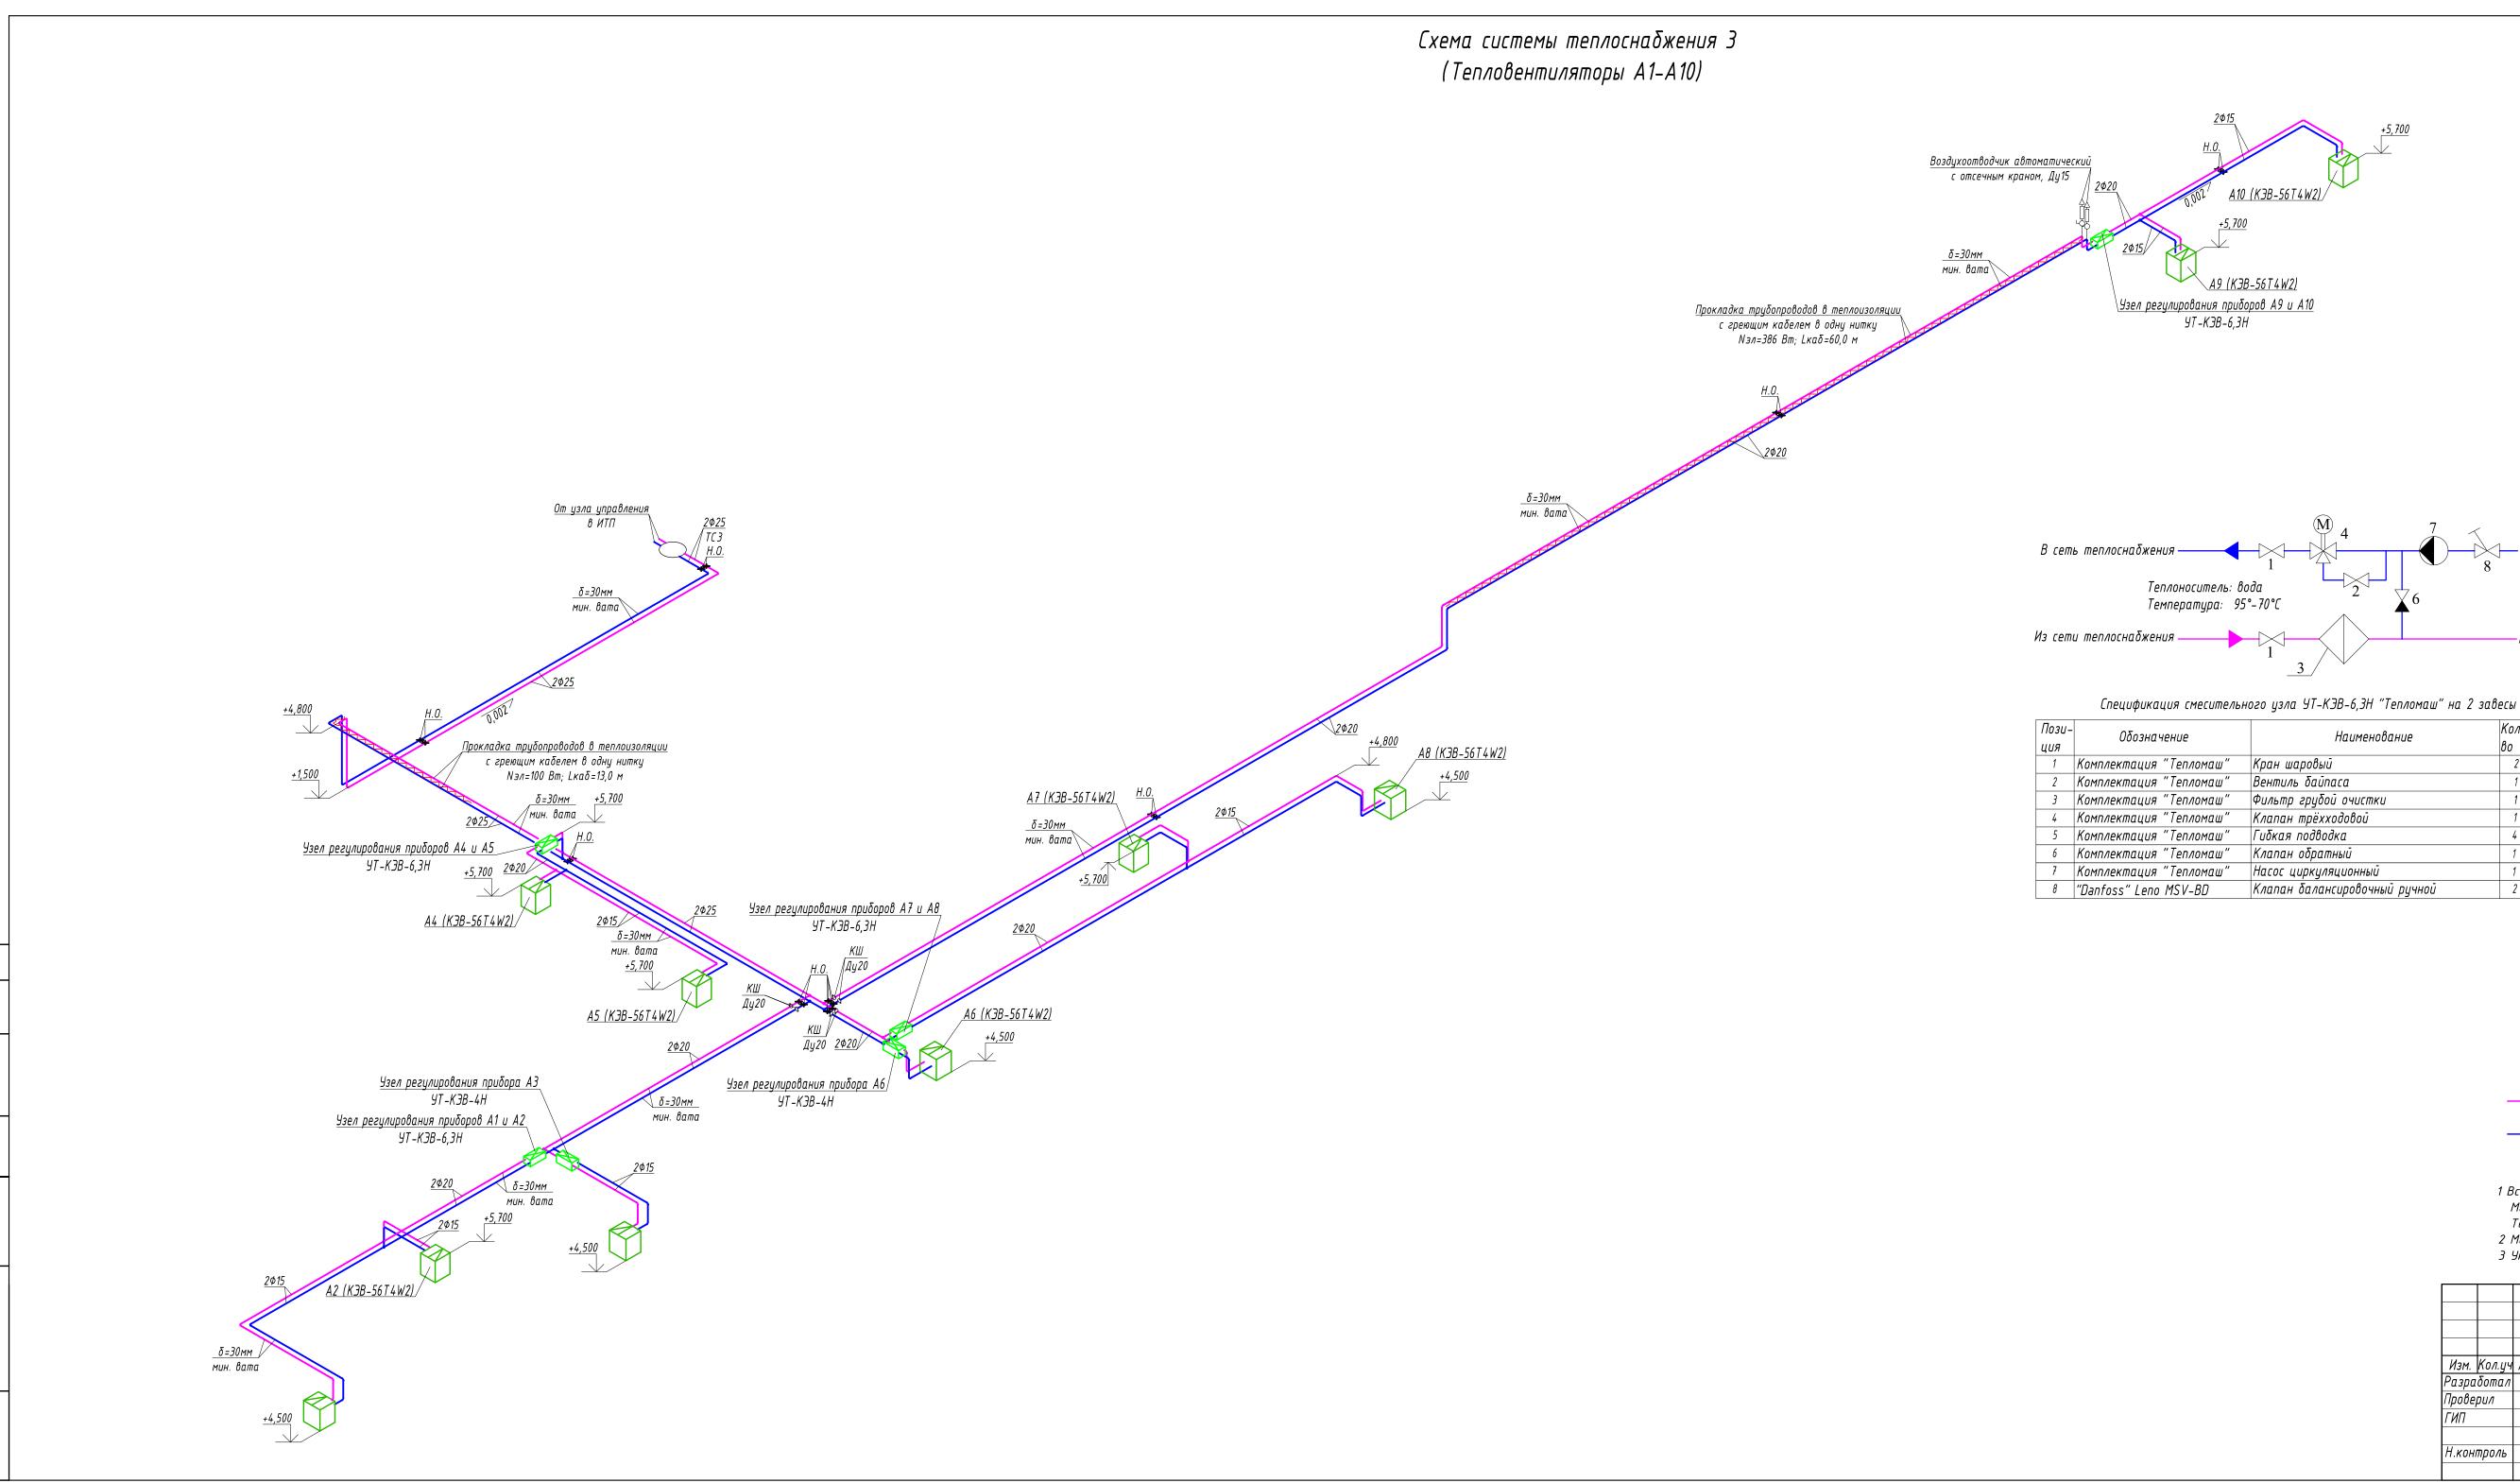

Условные обозначения:

- трубопровод подающий с параметрами 95°C системы теплоснабжения тепловентиляторов
 - трубопровод обратный с параметрами 70°C системы теплоснабжения тепловентиляторов

Примечания:

1 Все трубопроводы – теплоизолировать.

—В тепловентилятор

Примечания

1

- Материал теплоизоляции цилиндры минераловатные покрытые фольгой, толщиной 30 мм. Теплоизоляция условно не показана.
- 2 Места прохода и отметки трубопроводов уточнить при производстве монтажных работ. 3 Уклон трубопроводов принят в сторону ИТП и сливных кранов.

						- <i>OB</i>				
						ДВФО по адресу: г. Южно-Сахалинск, п/р Ново-Александровск				
Изм.	Кол.уч	Лист	N док.	Подп.	Дата					
Разработал						Строительство холодильного комплекса,	Стадия	Лист	Листов	
Проверил						складских сооружений и	P	10		
ГИП						открытых площадок хранения				
Н.коні	проль					Схема системы теплоснабжения З (Тепловентилятопы A1–A10)				

Формат АЗхЗ