

## ЗАО "ВОРОНЕЖ-АВТОМАТИКА"

Свидетельство № 0024.7-2013-3665035658-П-139 от 21.01.2013 г.

Многоквартирный жилой дом поз. 4,  
расположенный в жилом квартале  
центральной части г. Боброва в границах улиц:  
им.Кирова, Комсомольская, Авдеева,  
Парижской Коммуны  
Бобровского района Воронежской области

# ПРОЕКТНАЯ ДОКУМЕНТАЦИЯ


**Раздел 5 «Сведения об инженерном оборудовании,  
о сетях инженерно-технического обеспечения,  
перечень инженерно-технических мероприятий,  
содержание технологических решений»**

### Подраздел 5. Сети связи

**27/15-1-ИОС5**  
Том 5.5

Изм.	№ док.	Подп.	Дата
2	71/17		04.17

2016 г.

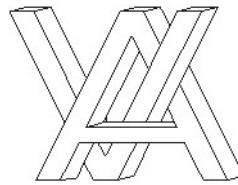

## ЗАО "ВОРОНЕЖ-АВТОМАТИКА"

Свидетельство № 0024.7-2013-3665035658-П-139 от 21.01.2013 г.

Многоквартирный жилой дом поз. 4,  
расположенный в жилом квартале  
центральной части г. Боброва в границах улиц:  
им.Кирова, Комсомольская, Авдеева,  
Парижской Коммуны  
Бобровского района Воронежской области

# ПРОЕКТНАЯ ДОКУМЕНТАЦИЯ

**Раздел 5 «Сведения об инженерном оборудовании,  
о сетях инженерно-технического обеспечения,  
перечень инженерно-технических мероприятий,  
содержание технологических решений»**

### Подраздел 5. Сети связи

**27/15-1-ИОС5**  
Том 5.5

Главный инженер

М.И. Бобров

Главный инженер проекта

Д.С. Тышнюк

Изм.	№ док.	Подп.	Дата
2	71/17		04.17

2016 г.

Обозначение	Наименование	Примечание
27/15-1-ИОС5-С	Содержание тома 5.5	Иэм.1 (Зам.)
27/15-1-СП	Состав проектной документации	
27/15-1-ИОС5	Сети связи	
	Текстовая часть	Иэм.1,2 (Зам.)
	Графическая часть	
27/15-1-ИОС5 лист 1	Принципиальная схема сети телефонной связи и интернет	Иэм.1 (Зам.)
27/15-1-ИОС5 лист 2	Принципиальная схема сети домофонной связи	Иэм.1 (Зам.)
27/15-1-ИОС5 лист 3	Принципиальная схема сети телевидения	Иэм.1,2 (Зам.)
27/15-1-ИОС5 лист 4	Принципиальная схема сети проводного вещания	Иэм.1 (Зам.)
27/15-1-ИОС5 лист 5	План расположения оборудования сетей связи подвального этажа	Иэм.1,2 (Зам.)
27/15-1-ИОС5 лист 6	План расположения оборудования сетей связи на 1 этаже. Секция 1-3	Иэм.1,2 (Зам.)
27/15-1-ИОС5 лист 7	План расположения оборудования сетей связи на 1 этаже. Секция 4	
27/15-1-ИОС5 лист 8	План расположения оборудования сетей связи на 1 этаже. Секция 5	
27/15-1-ИОС5 лист 9	План расположения оборудования сетей связи на 1 этаже. Секция 6	
27/15-1-ИОС5 лист 10	План расположения оборудования сетей связи на 1 этаже. Секция 7	Иэм.1 (Зам.)
27/15-1-ИОС5 лист 11	План расположения оборудования сетей связи на 2-5 этаже. Секция 1	
27/15-1-ИОС5 лист 12	План расположения оборудования сетей связи на 2 этаже. Секция 2	
27/15-1-ИОС5 лист 13	План расположения оборудования сетей связи на 3, 5 этаже. Секция 2	
27/15-1-ИОС5 лист 14	План расположения оборудования сетей связи на 2-5 этаже. Секция 3	
27/15-1-ИОС5 лист 15	План расположения оборудования сетей связи на 2-5 этаже. Секция 4	
27/15-1-ИОС5 лист 16	План расположения оборудования сетей связи на 2-5 этаже. Секция 5	
27/15-1-ИОС5 лист 17	План расположения оборудования сетей связи на 2 этаже. Секция 6	

Согласовано  
Подп. и дата  
Инв. № подп.  
Взам. инв. №

1	-	Зам.	24/17		03.17
Иэм.	Колич.	Лист	№док.	Подп.	Дата

27/15-1-ИОС5-С

Стадия	Лист	Листов
П	1	2

Содержание тома 5.5  
ЗАО  
„Воронеж-автоматика“

<i>Обозначение</i>	<i>Наименование</i>	<i>Примечание</i>
27/15-1-ИОС5 лист 18	План расположения оборудования сетей связи на 3 этаже. Секция 6	
27/15-1-ИОС5 лист 19	План расположения оборудования сетей связи на 4-5 этаже. Секция 6	
27/15-1-ИОС5 лист 20	План расположения оборудования сетей связи на 2-5 этаже. Секция 7	
27/15-1-ИОС5 лист 21	План расположения оборудования сетей связи на чердаке	
27/15-1-ИОС5 лист 22	План расположения оборудования сетей связи на кровле	
27/15-1-ИОС5 лист 23	План сетей связи	Изм.2 (Зад.)

Инв. № подл.	Подп. и дата	Взам. инв. №

Изм.	Кол.ч.	Лист	№док.	Подп.	Дата
------	--------	------	-------	-------	------

27/15-1-ИОС5-С

Лист  
2

Согласовано

Номер тома	Обозначение	Наименование	Примечание
1	27/15-1-ПЗ	Раздел 1 «Пояснительная записка»	
2	27/15-1-ПЗУ	Раздел 2 «Схема планировочной организации земельного участка»	
		Раздел 3 «Архитектурные решения»	
3.1	27/15-1-АР1	Часть 1. Текстовая часть.	
3.2	27/15-1-АР2.1 27/15-1-АР2.2	Часть 2. Графическая часть Книга 1. Планы и разрезы Часть 2. Графическая часть Книга 2. Фасады. Ведомости отделки	
		Раздел 4 «Конструктивные и объемно-планировочные решения»	
4.1	27/15-1-КР1	Часть 1. Текстовая часть.	
4.2	27/15-1-КР2.1 27/15-1-КР2.2	Часть 2. Графическая часть. Книга 1. Секция 1-3 Часть 2. Графическая часть. Книга 2. Секция 4-7	
		Раздел 5 «Сведения об инженерном оборудовании, о сетях инженерно-технического обеспечения, перечень инженерно-технических мероприятий, содержание технологических решений»	
5.1	27/15-1-ИОС1	Подраздел 1. Система электроснабжения	
5.2	27/15-1-ИОС2	Подраздел 2. Система водоснабжения	
5.3	27/15-1-ИОС3	Подраздел 3. Система водоотведения	
5.4	27/15-1-ИОС4	Подраздел 4. Отопление, вентиляция и кондиционирование воздуха, тепловые сети	
5.5	27/15-1-ИОС5	Подраздел 5. Сети связи	
		Подраздел 6. Система газоснабжения	
5.6.1	27/15-1-ИОС6.1	Книга 1. Наружные газопроводы	
5.6.2	27/15-1-ИОС6.2	Книга 2. Внутреннее устройство	
5.6.3	27/15-1-ИОС6.3	Книга 3. Внутреннее устройство котельных нежилых помещений	
5.7	27/15-1-ИОС7	Подраздел 7. Технологические решения	
Инв. № подл.	Подл. и дата	Стадия	Лист
Изм.	Колч.	Лист	Листов
Разраб.	Целковский	08.16	1
Провер.	Бордров	08.16	2
Н.контр.	Шевцова	08.16	
ГИП	Тышнюк	08.16	

27/15-1-СП

Состав  
проектной документации

Стадия	Лист	Листов
П	1	2
ЗАО „Воронеж-автоматика“		
Формат А4		

6	27/15-1-ПОС	Раздел 6 «Проект организации строительства»	
7	27/15-1-ПОД	Раздел 7 «Проект организации работ по сносу или демонтажу объектов капитального строительства»	Не выпуск.
8	27/15-1-00С	Раздел 8 «Перечень мероприятий по охране окружающей среды»	
9	27/14-1-ПБ	Раздел 9 «Мероприятия по обеспечению пожарной безопасности»	
10	27/15-1-ОДИ	Раздел 10 «Мероприятия по обеспечению доступа инвалидов»	
10(1)	27/15-1-ТБЭ	Раздел 10(1) «Требования к обеспечению безопасной эксплуатации объектов капитального строительства»	
		Раздел 11 «Смета на строительство объектов капитального строительства»	
11.1	27/15-1-СМ1	Часть 1. Сводный сметный расчет. Объектные и локальные сметы	
11.2	27/15-1-СМ2	Часть 2. Сводная ведомость объемов работ	
11.3	27/15-1-СМ3	Часть 3. Мониторинг оборудования и материалов. Прайс-листы.	
11(1)	27/15-1-ЭЭ	Раздел 11(1) «Мероприятия по обеспечению соблюдения требований энергетической эффективности и требований оснащенности зданий, строений и сооружений приборами учета используемых энергетических ресурсов»	
12	27/15-1-ГОЧ	Раздел 12 «Перечень мероприятий по гражданской обороне, мероприятия по предупреждению чрезвычайных ситуаций природного и техногенного характера, мероприятия по противодействию терроризму»	

Инф. № подл.	Подп. и дата	Взам. инф. №

Изм.	Колич.	Лист	№док.	Подп.	Дата
------	--------	------	-------	-------	------

27/15-1-СП

Лист	2
------	---

## СОДЕРЖАНИЕ

1.	<i>Исходные данные</i> .....	2
2.	<i>Сведения о емкости присоединяемой сети связи объекта капитального строительства к сети связи общего пользования</i> .....	2
3.	<i>Характеристика состава и структуры сооружений и линий связи.....</i>	2
4.	<i>Сведения о технических, экономических и информационных условиях присоединения к сети общего пользования.....</i>	2
5.	<i>Обоснование способа, с помощью которого устанавливают соединения сетей связи .</i>	3
6.	<i>Местоположения точек присоединения и технические параметры в точках присоединения.....</i>	3
7.	<i>Обоснование способов учета трафика.....</i>	3
8.	<i>Перечень мероприятий по обеспечению взаимодействия систем управления и технической эксплуатации, в том числе обоснование способа организации взаимодействия между центрами управления присоединяемой сети связи и сети связи общего пользования, взаимодействия систем синхронизации.....</i>	3
9.	<i>Перечень мероприятий по обеспечению устойчивого функционирования сетей связи</i>	3
10.	<i>Технические решения по защите информации .....</i>	3
11.	<i>Описание систем внутренней связи .....</i>	4
11.1.	<i>Городская телефонная связь и интернет .....</i>	4
11.2.	<i>Радиовещание.....</i>	4
11.3.	<i>Домофонная связь .....</i>	4
11.4.	<i>Телевизионное вещание .....</i>	5
12.	<i>Обоснование применяемого коммутационного оборудования, позволяющего производить учет исходящего трафика .....</i>	5
13.	<i>Обоснование выбранной трассы линий связи.....</i>	5

СОГЛАСОВАНО

Инв. № подп. Подп. и дата Взам. ИНВ. №

2	-	Зам.	71/17		04.17
Изм.	Кол.уч	Лист	№док.	Подп.	Дата
Разраб.	Шевцова		08.16		
Проверил	Бобров		08.16		
Н. контр.	Солопенко		08.16		
ГИП	Тышнюк		08.16		

27/15-1-ИОС5

Текстовая часть

Стадия	Лист	Листов
П	1	6
ЗАО «Воронеж-автоматика»		

## **1. Исходные данные**

Исходными данными для разработки раздела «Сети связи», послужили:

- Задание на выполнение проектных работ, утвержденное заказчиком.
- Технические задания, полученные от смежных специальностей.

Технические решения приняты в соответствии и объеме требований действующих нормативных документов:

- СП 60.13330.2012 «Отопление, вентиляция и кондиционирование». Актуализированная редакция СНиП 41-01-2003;
- СП 3.13130.2009 "Система противопожарной защиты. Система оповещения и управления эвакуацией людей при пожаре. Требования пожарной безопасности";
- СП 5.13130.2009 "Система противопожарной защиты. Установки пожарной сигнализации и пожаротушения автоматические. Нормы и правила проектирования";
- СП 6.13130.2013 "Электрооборудование. Требования пожарной безопасности";
- СП 134.13330.2012 "Системы электросвязи зданий и сооружений. Основные положения проектирования"

## **2. Сведения о емкости присоединяемой сети связи объекта капитального строительства к сети связи общего пользования**

Емкость проектируемых сетей связи составляет:

- 130 абонентских телефонных и интернет точек для жилых квартир, 19 - для встроенных нежилых помещений;
- 130 точек доступа к сети проводного вещания (радиовещание) для жилых квартир.

## **3. Характеристика состава и структуры сооружений и линий связи**

В жилом доме предусматривается устройство внутренних сетей связи:

- телефонная связь, интернет, радиовещание – по ТУ № 387/16 от 05.09.2016 выданными АО «КВАНТ-ТЕЛЕКОМ»;
- телевидения и домофонной сети по заданию на проектирование;

## **4. Сведения о технических, экономических и информационных условиях присоединения к сети общего пользования**

Подключение сетей связи проектируемого жилого дома к сети общего пользования осуществляется волоконно-оптическим кабелем в соответствии с техническими условиями АО «КВАНТ-ТЕЛЕКОМ» №387/16 от существующего жилого дома поз. 3.(ул. Авдеева, 7) способ прокладки кабеля воздушный, с использованием тросового подвеса.

Для прокладки кабельной линии внешних сетей связи от ввода в здания до помещений оборудования связи предусматривается кабельный перфорированный лоток 100x50 мм. с крышкой.

Инв. № подл.	Подп. и дата	Взай. инв. №

Изм.	Кол.уч	Лист	№док.	Подп.	Дата	27/15-1-ИОС5	Лист 2
------	--------	------	-------	-------	------	--------------	-----------

## **5. Обоснование способа, с помощью которого устанавливают соединения сетей связи**

Связь с внешними сетями осуществляется по каналам АО «КВАНТ-ТЕЛЕКОМ». АО «КВАНТ-ТЕЛЕКОМ» предоставляет услуги местной, междугородней, международной связи, услуги проводного радиовещания. Использования волоконно-оптического кабеля от оборудования провайдера позволяет получить высокое качество связи по всем предлагаемым видам связи.

## **6. Местоположения точек присоединения и технические параметры в точках присоединения**

Согласно ТУ № 387/16 от 05.09.2016 выданными АО «КВАНТ-ТЕЛЕКОМ»; на чердаке жилого дома в помещениях оборудования связи (секции 2, 3, 7) размещается телекоммуникационное оборудование, предоставляемое АО «КВАНТ-ТЕЛЕКОМ». Через данное оборудование осуществляется присоединение внутренних сетей связи к внешним.

## **7. Обоснование способов учета трафика**

Учет трафика выполняется на станции АО «КВАНТ-ТЕЛЕКОМ».

## **8. Перечень мероприятий по обеспечению взаимодействия систем управления и технической эксплуатации, в том числе обоснование способа организации взаимодействия между центрами управления присоединяемой сети связи и сети связи общего пользования, взаимодействия систем синхронизации**

Выполнение мероприятий не требуется.

## **9. Перечень мероприятий по обеспечению устойчивого функционирования сетей связи**

Сети связи проложены стационарно, внутри зданий и сооружений в лотках и коробах, в ПВХ трубах не распространяющих горение и в металлических трубах локализующих горение, проводами и кабелями с расчётным сечением.

Оборудование сетей связи расположено в помещениях с ограниченным доступом.

Электроснабжение оборудования сетей связи осуществляется по 1-й категории (см. раздел 27/15-1-ИОС1).

## **10. Технические решения по защите информации**

Защиту информации во внешних сетях обеспечивают АО «КВАНТ-ТЕЛЕКОМ». Спецзащиты информации внутри проектируемого объекта согласно заданию заказчика не требуется.

Инв. № подл.	Подл. и дата	Взai. и нв. №

Изм.	Кол.уч	Лист	№док.	Подп.	Дата	27/15-1-ИОС5	Лист
							3

## **11. Описание систем внутренней связи**

### **11.1. Городская телефонная связь и интернет**

Емкость проектируемой телефонной сети и интернет составляет:

- 130 абонентских телефонных и интернет точек - жилые квартиры;
- 19 абонентских телефонных и интернет точек - встроенные нежилые помещения.

Для устройства городской телефонной связи и сети интернет проектом предусматриваются внутренние распределительные и абонентские сети.

В жилом доме поз. 4 на чердаке в помещениях оборудования связи секции 2,3,7 устанавливается оборудование, предоставляемое АО «КВАНТ-ТЕЛЕКОМ».

От оборудования внутренние распределительные сети телефонизации выполняются кабелем марки UTP 4x2x0,5 кат. 5e до каждой квартиры с установкой квартирных розеток RJ-11 и RJ-45. Прокладка кабелей между секциями осуществляется на чердаке. Для этого предусматриваются линейно-кабельные коммуникации (металлические трубы и металлические лотки).

Вертикальная протяжка кабелей выполняется в вертикальных слаботочных каналах (стояках) в винипластовой трубе d=50мм, совместно с домофонной сетью.

Прокладка кабелей между этажами осуществляется в межэтажных слаботочных нишах с установкой в них слаботочных шкафов.

Прокладка кабелей на этаже осуществляется в пластиковых кабель-канал 100x60 мм.

### **11.2. Радиовещание**

Для устройства радиовещания проектом предусматривается домовая сеть проводного вещания здания в соответствии с действующими правилами и нормами РФ.

На чердаке в помещениях оборудования связи секции 2,3,7 (см. 11.1) устанавливается оборудование, предоставляемое АО «КВАНТ-ТЕЛЕКОМ».

От оборудования внутренние распределительные сети радиовещания выполняются кабелем КПСВВнг(А)-LS 1x2x1,5 до распределительных коробок. От распределительных коробок до квартирных розеток кабелем КПСВВнг(А)-LS 1x2x0,75.

Прокладка кабелей между секциями осуществляется на чердаке. Для этого предусматриваются линейно-кабельные коммуникации (металлические трубы и металлические лотки).

Прокладка кабелей между этажами осуществляется в межэтажных слаботочных нишах.

### **11.3. Домофонная связь**

Система домофонной связи (переговорно-замочное устройство - ПЗУ) предназначена для предотвращения доступа посторонних лиц.

Для домофонной связи в подъездах жилого дома устанавливаются домофоны VIZIT, которые обеспечивают:

- связь квартиросъемщиков с входной группой подъезда;
- подачу сигнала вызова;
- двухстороннюю громкоговорящую связь;
- дистанционное отпирание двери из квартиры;

Инв. № подл.	Подл. и дата	Взайм. №

Изм.	Кол.уч	Лист	№док.	Подп.	Дата	27/15-1-ИОС5	Лист 4
------	--------	------	-------	-------	------	--------------	-----------

- местное открывание входной двери с использованием электронных ключей индивидуального пользования.

В квартирах устанавливаются квартирные переговорные устройства.

Домофонная связь осуществляется от многоабонентного аудиодомофона. Коммутаторы, сумматоры и блоки питания устанавливаются на 1 этаже каждой секции под потолком у слаботочного этажного шкафа. Домофонная сеть от коммутатора до распаячной коробки этажного шкафа прокладывается кабелем ТППнг-HF-20x2x0.5, совместно с телефоном, от коробки до абонентского устройства в каждой квартире (установочной коробки слаботочных систем) сеть прокладывается кабелем КСВВнг(А)-LS 2x0.5 в кабель-канале.

#### **11.4. Телевизионное вещание**

Назначение системы: обеспечение уверенного телевизионного приема существующих эфирных каналов в каждом помещении согласно нормам.

Система телевизионного приёма выполняется следующим образом:

- на кровле жилого дома устанавливается антенное оборудование типа: антenna телевизионная двухканальная МВ с коробкой АК-2 «АТКГ-2.1,4.2» и антenna телевизионная ДМВ с коробкой АК-Д «АТКГ-5.1.21-60.4 "Сигнал"»;

- на чердаке в секциях 2, 3, 7 в помещениях оборудования связи предусматривается установка головной станции «Планар-СГ32»;

- от головной станции кабель RG-11 через распределители прокладывается в слаботочных нишах до этажного ответвителя. От этажного ответвителя квартирного сплиттера прокладывается кабель RG-6.

Для защиты от атмосферных перенапряжений антенное сооружение присоединяется к молниезащитной сетке здания (сталь арматурная d=8мм).

#### **12. Обоснование применяемого коммутационного оборудования, позволяющего производить учет исходящего трафика**

Применение коммутационного оборудования, позволяющего производить учёт исходящего трафика, обеспечивает АО «КВАНТ-ТЕЛЕКОМ».

#### **13. Обоснование выбранной трассы линий связи**

Трассы линий связи выбраны с учётом технологической необходимости, удобства пользования, обслуживания и сохранности сетей связи.

Конкретные технические решения см. графическую часть.

Инв. № подл.	Подл. и дата	Взай. №


Изм.	Кол.уч	Лист	№док.	Подп.	Дата	Лист	5
						27/15-1-ИОС5	

Таблица регистрации изменений

Изм.	Номера листов (страниц)				Всего листов (страниц) в док.	Номер док.	Подп.	Дата
	измененных	замененных	новых	аннулированных				
2	-	Все	-	-	6	71/17		04.17

Инв. № подл.	Подп. и дата	Взайм. инв. №

Изм.	Кол.уч	Лист	№док.	Подп.	Дата	27/15-1-ИОС5	Лист
							6

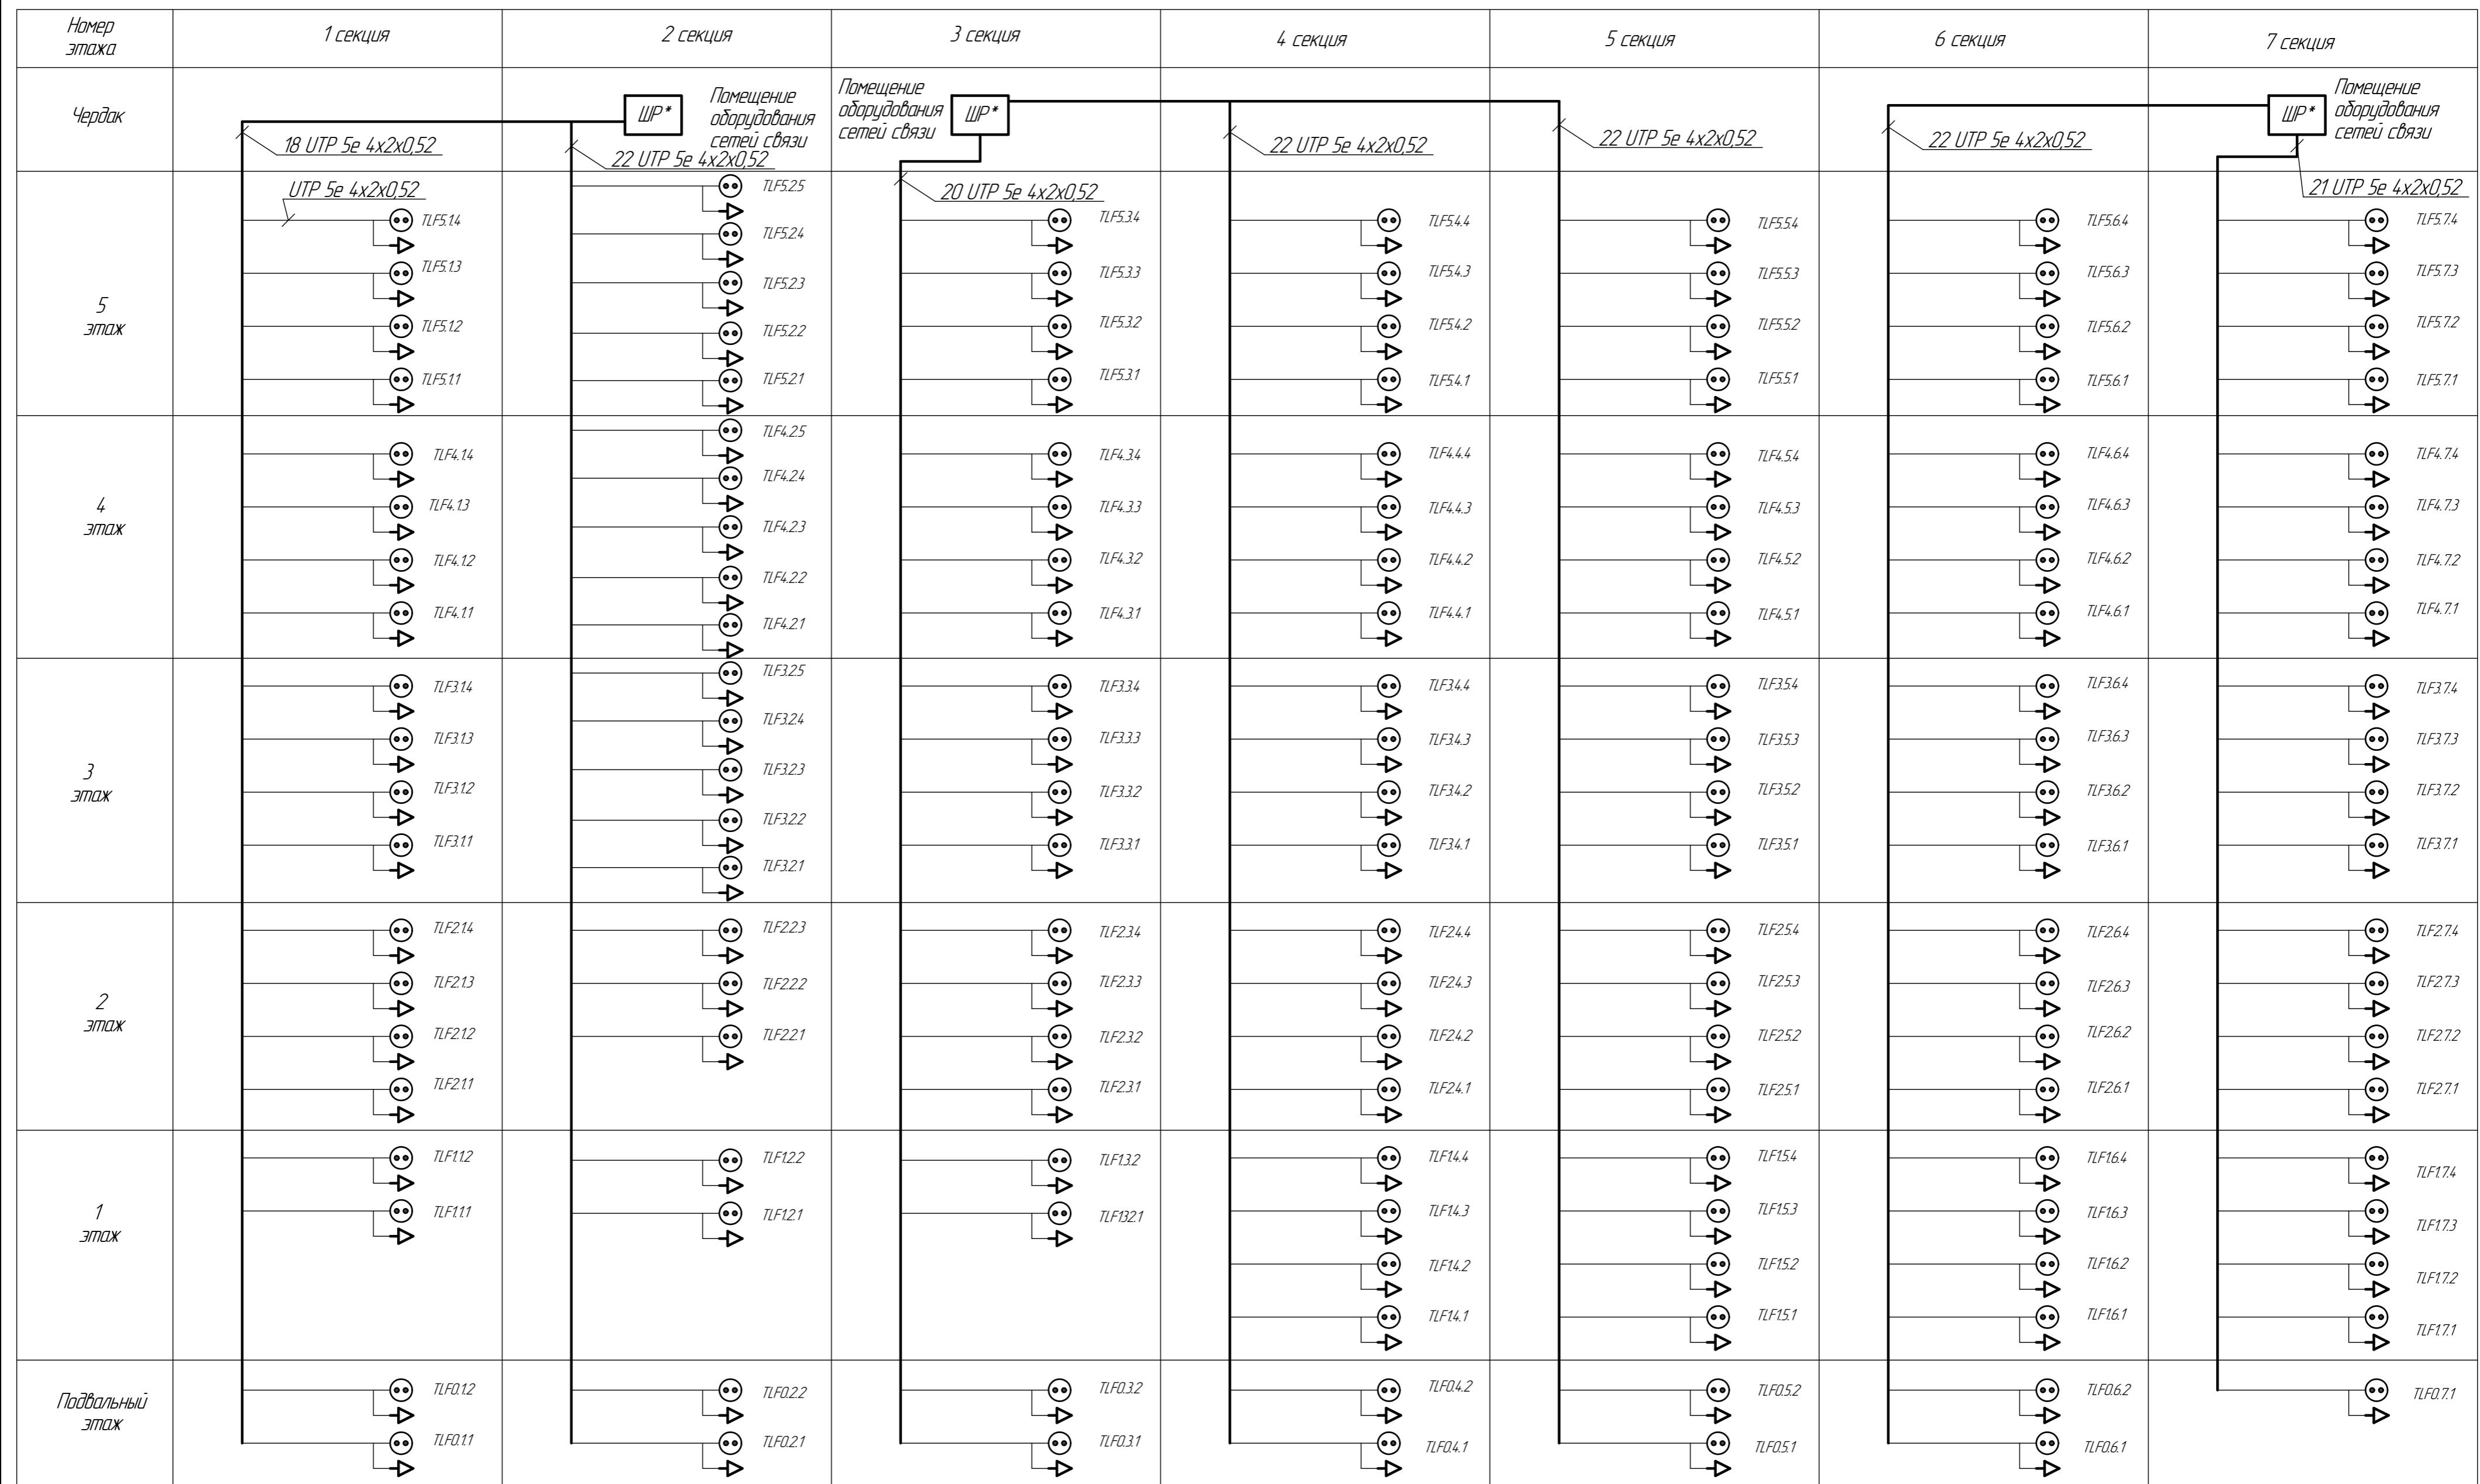


### *Условно-графические обозначения:*

**ШР\*** – шкаф распределительный (предоставляется АО "КВАНТ-ТЕЛЕКОМ")

*TLF1.11* - розетка телефонная RG-11;

▼ - розетка компьютерная RG-45,

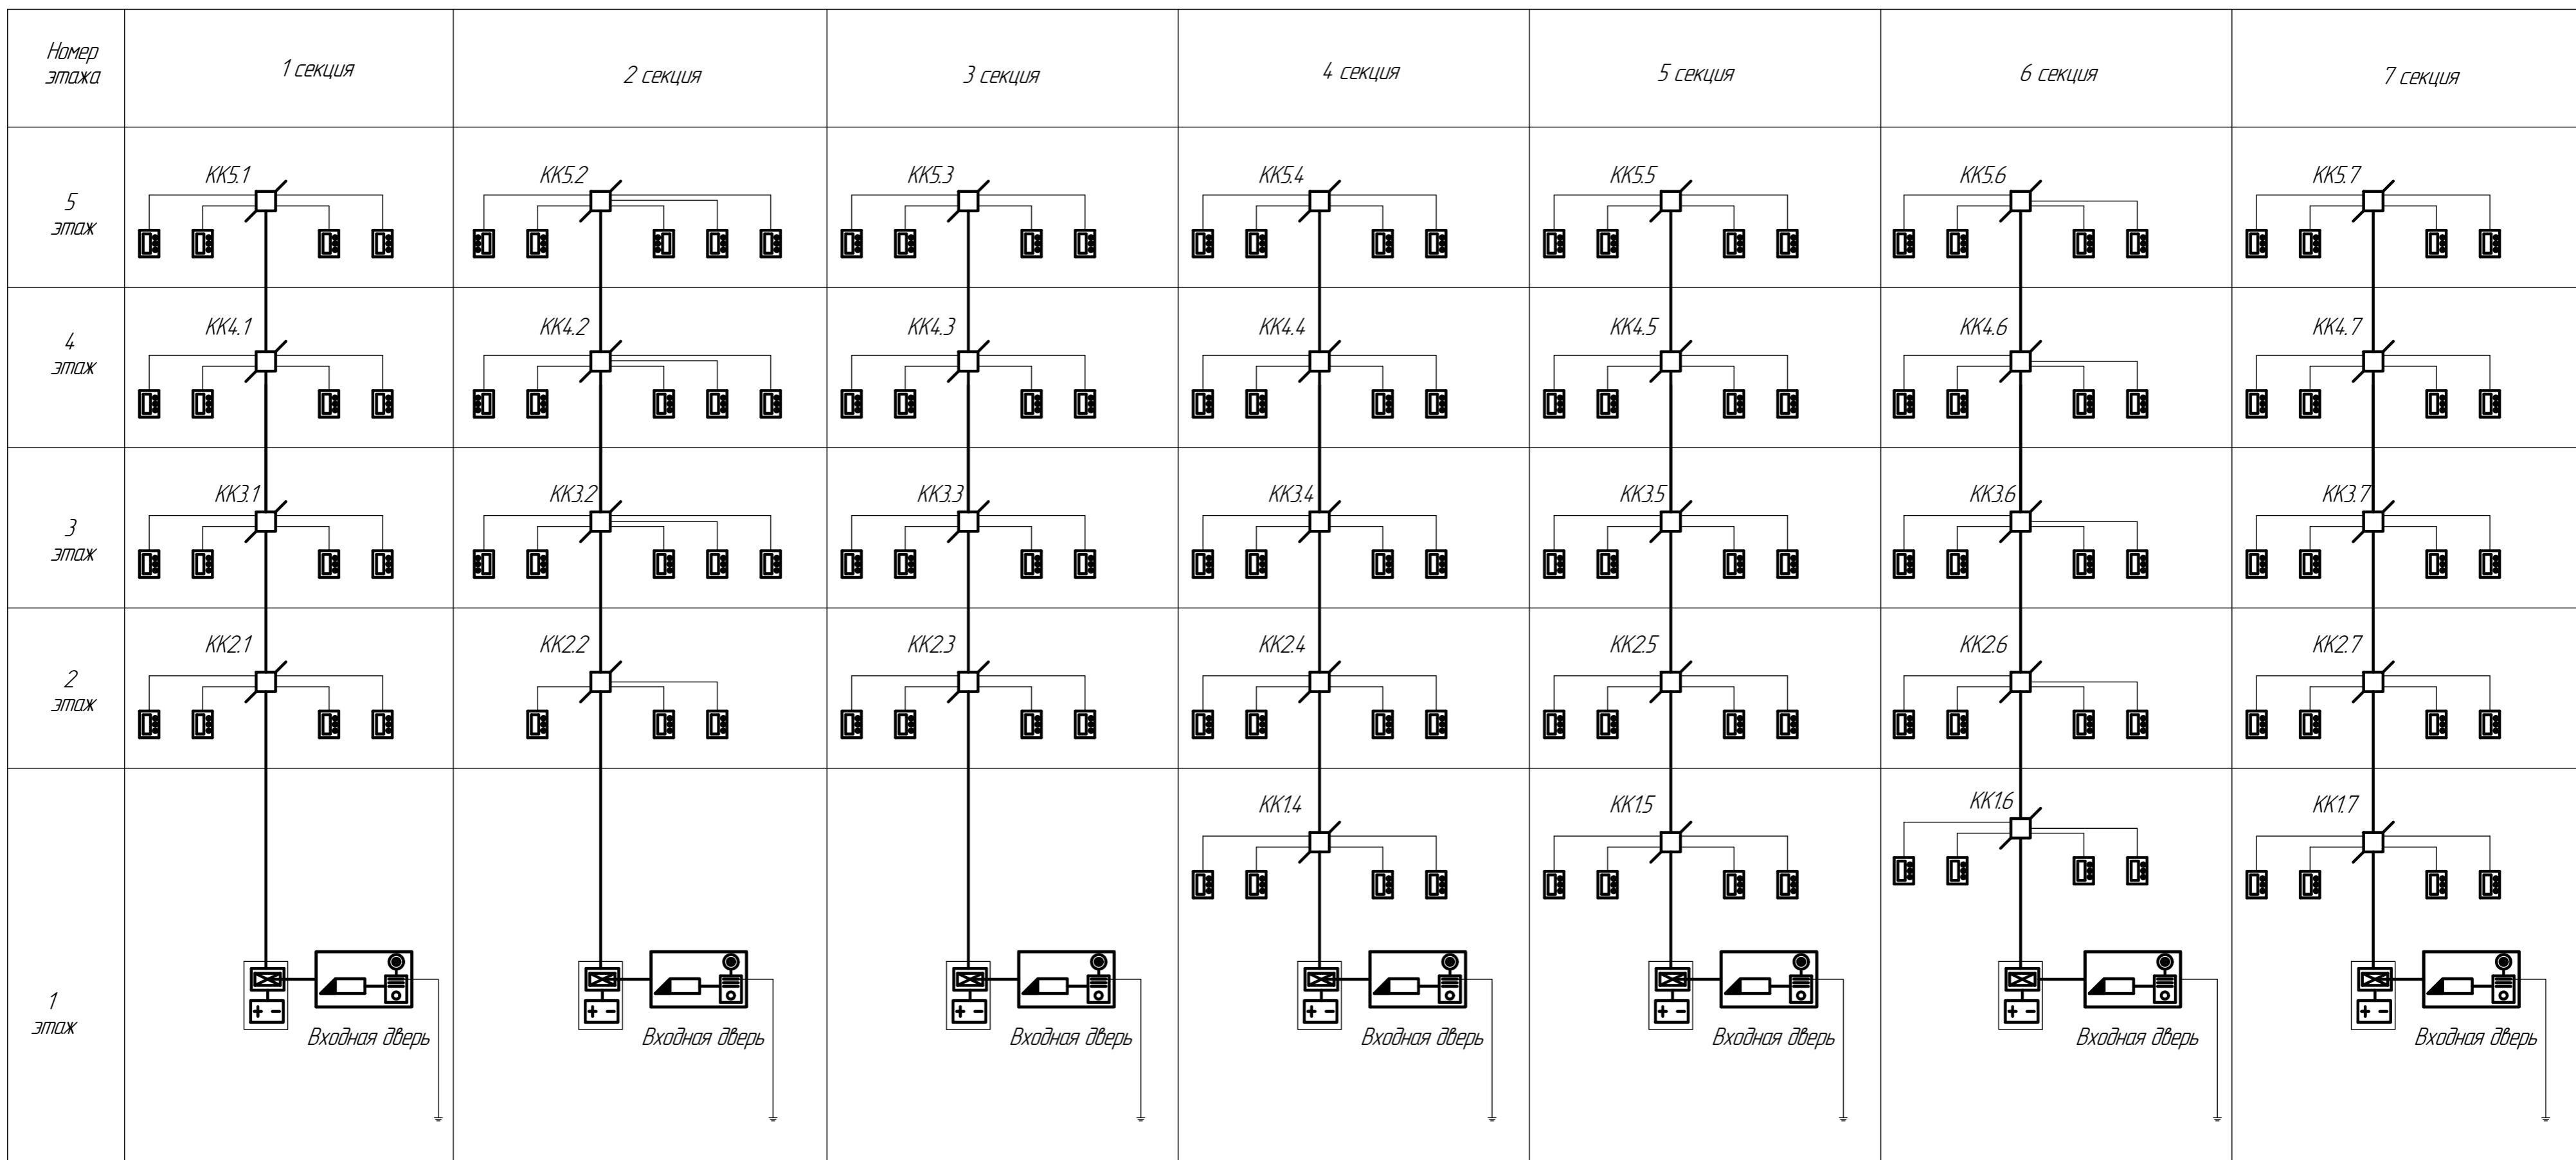


## *Условно-графические обозначения:*

- Блок вызова
  - Кнопка выхода
  - Блок коммутации/управления
  - Электромагнитный замок
  - Устройство квартирное переговорное
  - Блок питания
  - Коробка универсальная
  - Прокладка кабеля

$$R_3 = 30 \text{ } \Omega_M$$


						27/15-1-ИОС5
1	-	Зам.	24/17	<del>Фомичев</del>	03.17	Многоквартирный жилой дом поз. 4, расположенный в жилом квартале центральной части г. Боброва в границах улиц: им.Кирова, Комсомольская, Авдеева, Парижской Коммуны Бобровского района Воронежской области
Изм.	Колч.	Лист	№док.	Подп.	Дата	
Разраб.	Шевцовъ	Шевчук	08.16	Жилой дом со встроеннымми нежилыми помещениями	Стадия	Лист
Проверил	Бобров		08.16		П	2
Н. контр.	Соловенко		08.16			
				Принципиальная схема сети домофонной связи		ЗАО "ВоронежАвтоматика"

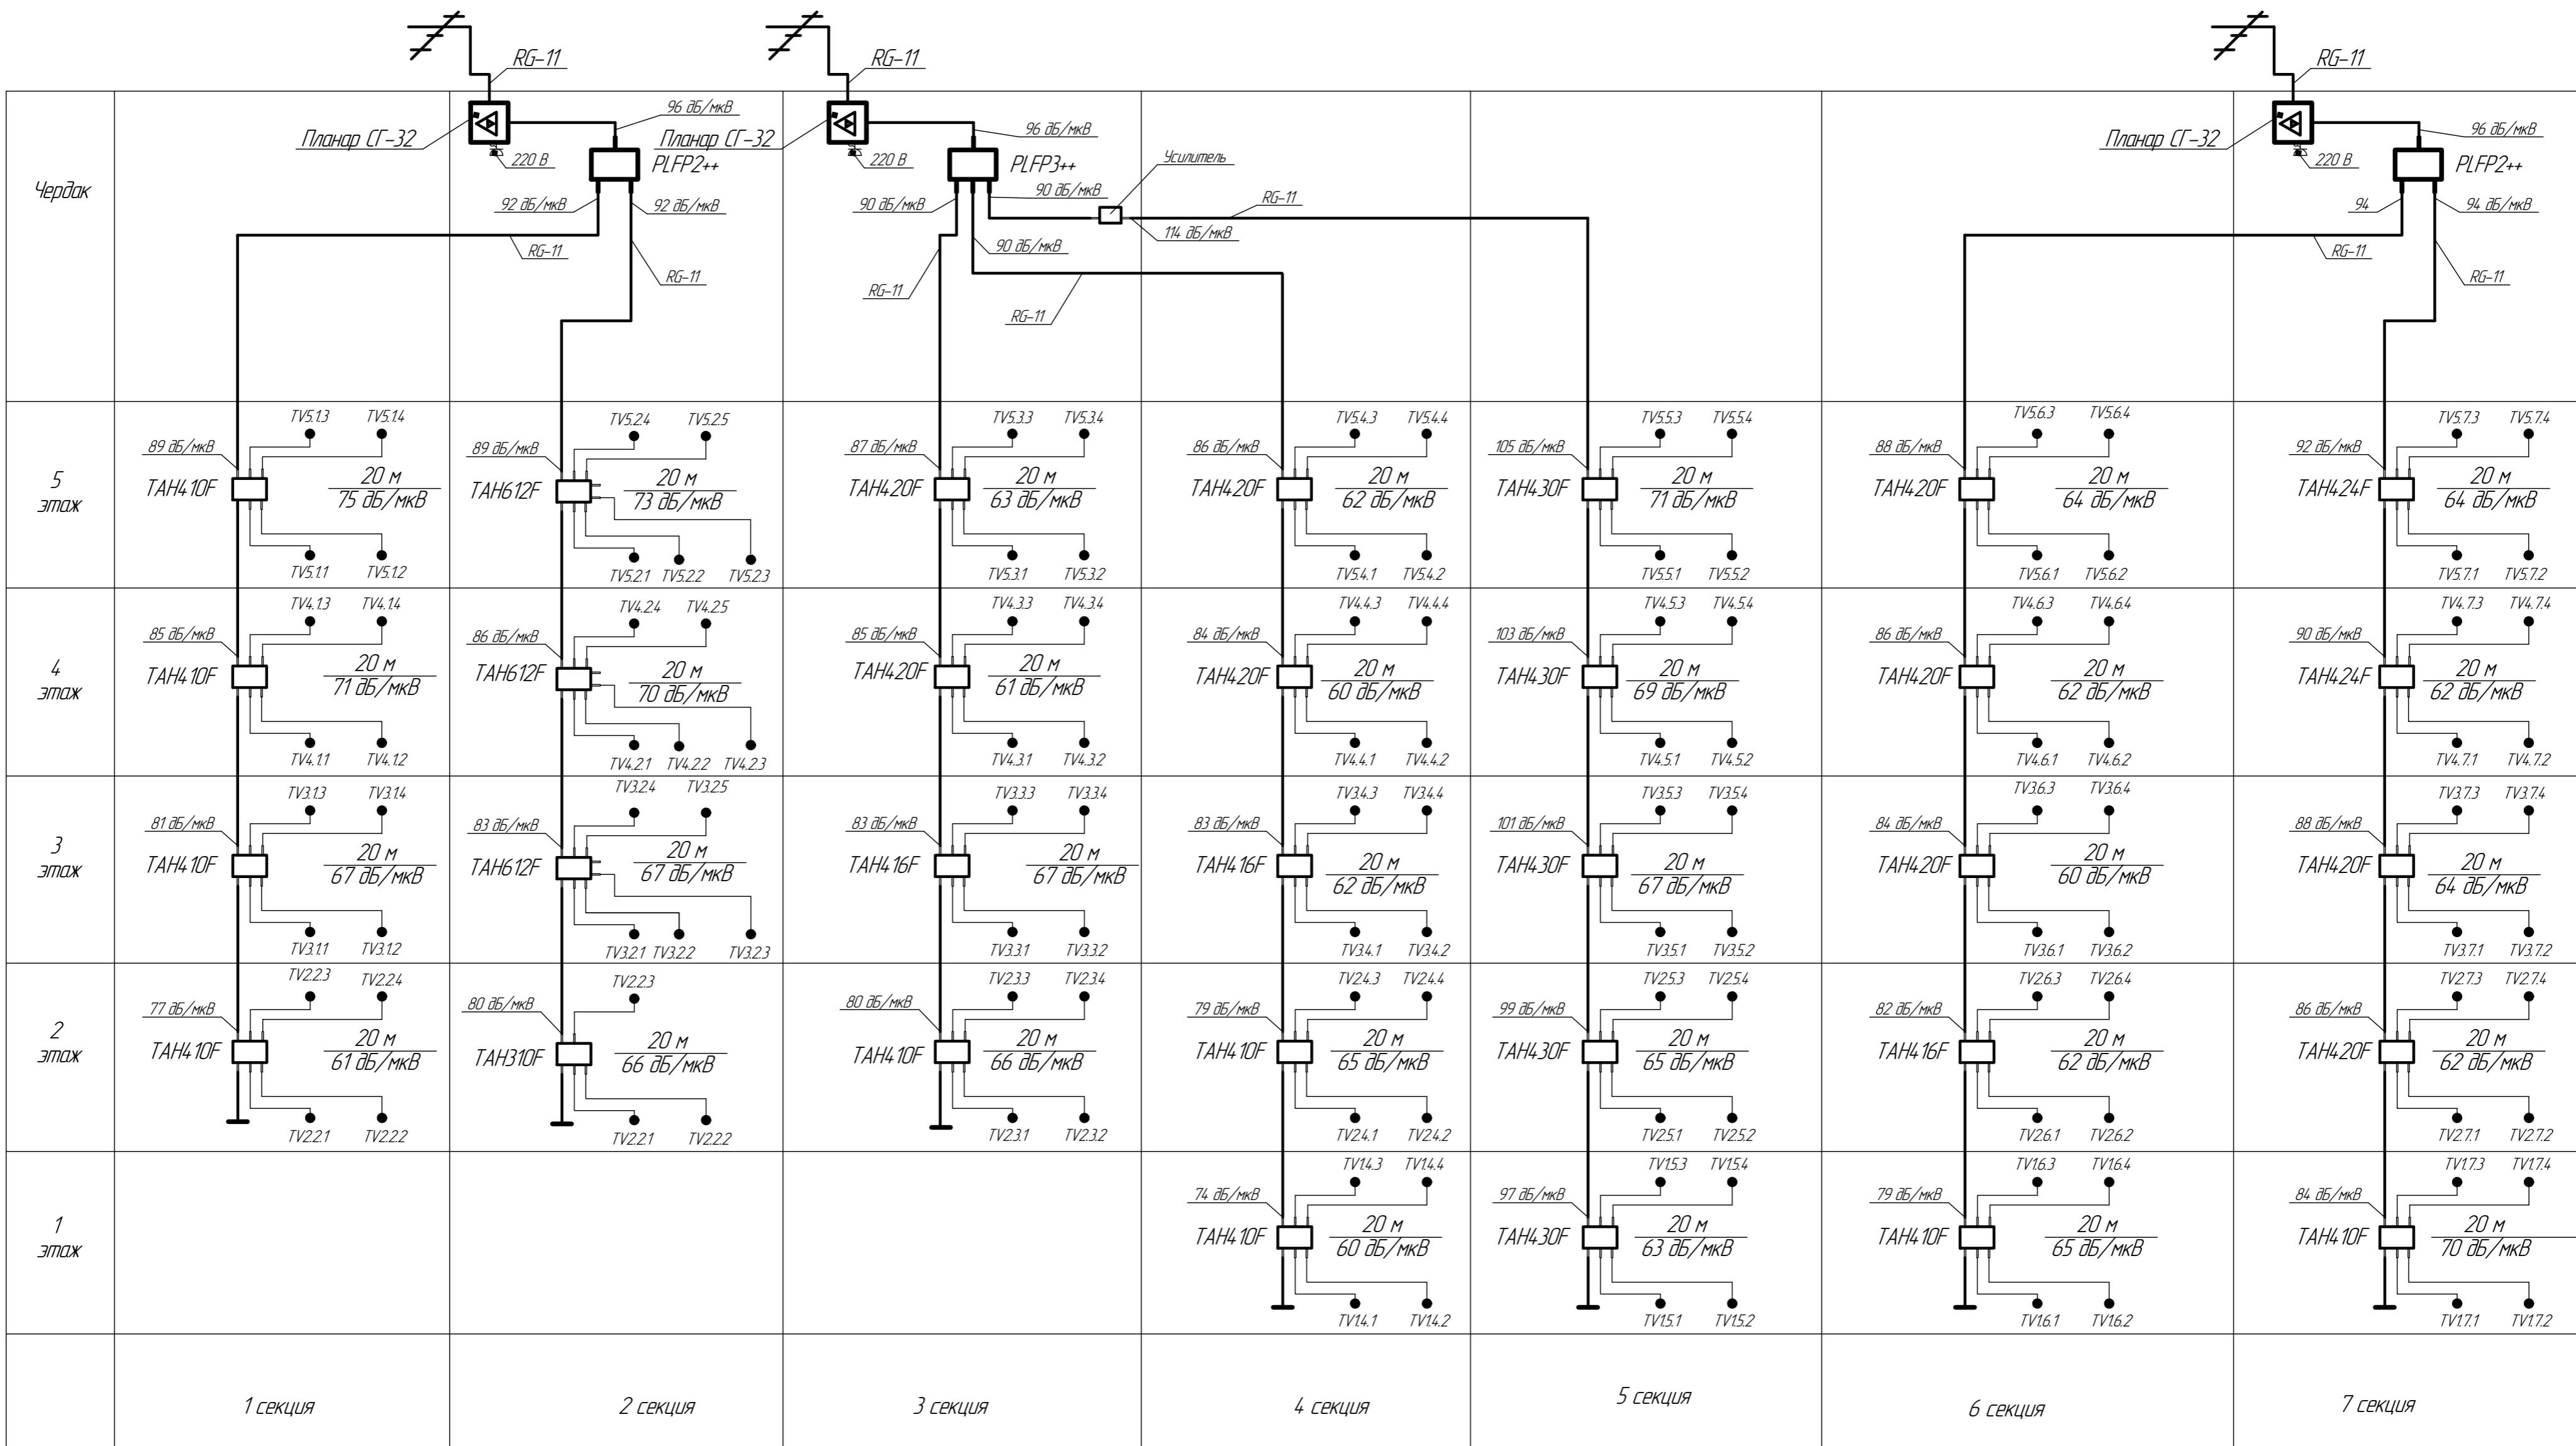

## *Условно-графические обозначения:*

- антенна двухканальная МВ «АТКГ-2.14.2» и антенна ДМВ «АТКГ-5.121-60.4 "Сигнал"»;
  - головная станция "Планар Г-32"  
  - распределитель
  - ответвитель на 6 линий
  - сплиттер квартирный  
раскладка кабеля


						27/15-1-ИОС5	
						Многоквартирный жилой дом поз. 4, расположенный в жилом квартале	
2	-	Зам.	71/17		04.17	центральной части г. Боброва в границах улиц: им.Кирова, Комсомольская, Авдеевда, Парижской Коммуны Бобровского района Воронежской области	
Изм.	Колич.	Лист	№док.	Подп.	Дата		
Разраб.	Шевцова	Анна	08.16	Жилой дом со встроеннымми нежилыми помещениями		Стадия	
Проверил	Бобров		08.16			Лист	
Н. контр.	Солопенко		08.16			Листов	
				Принципиальная схема		ЗАО	
				«Воронеж Автоматика»			

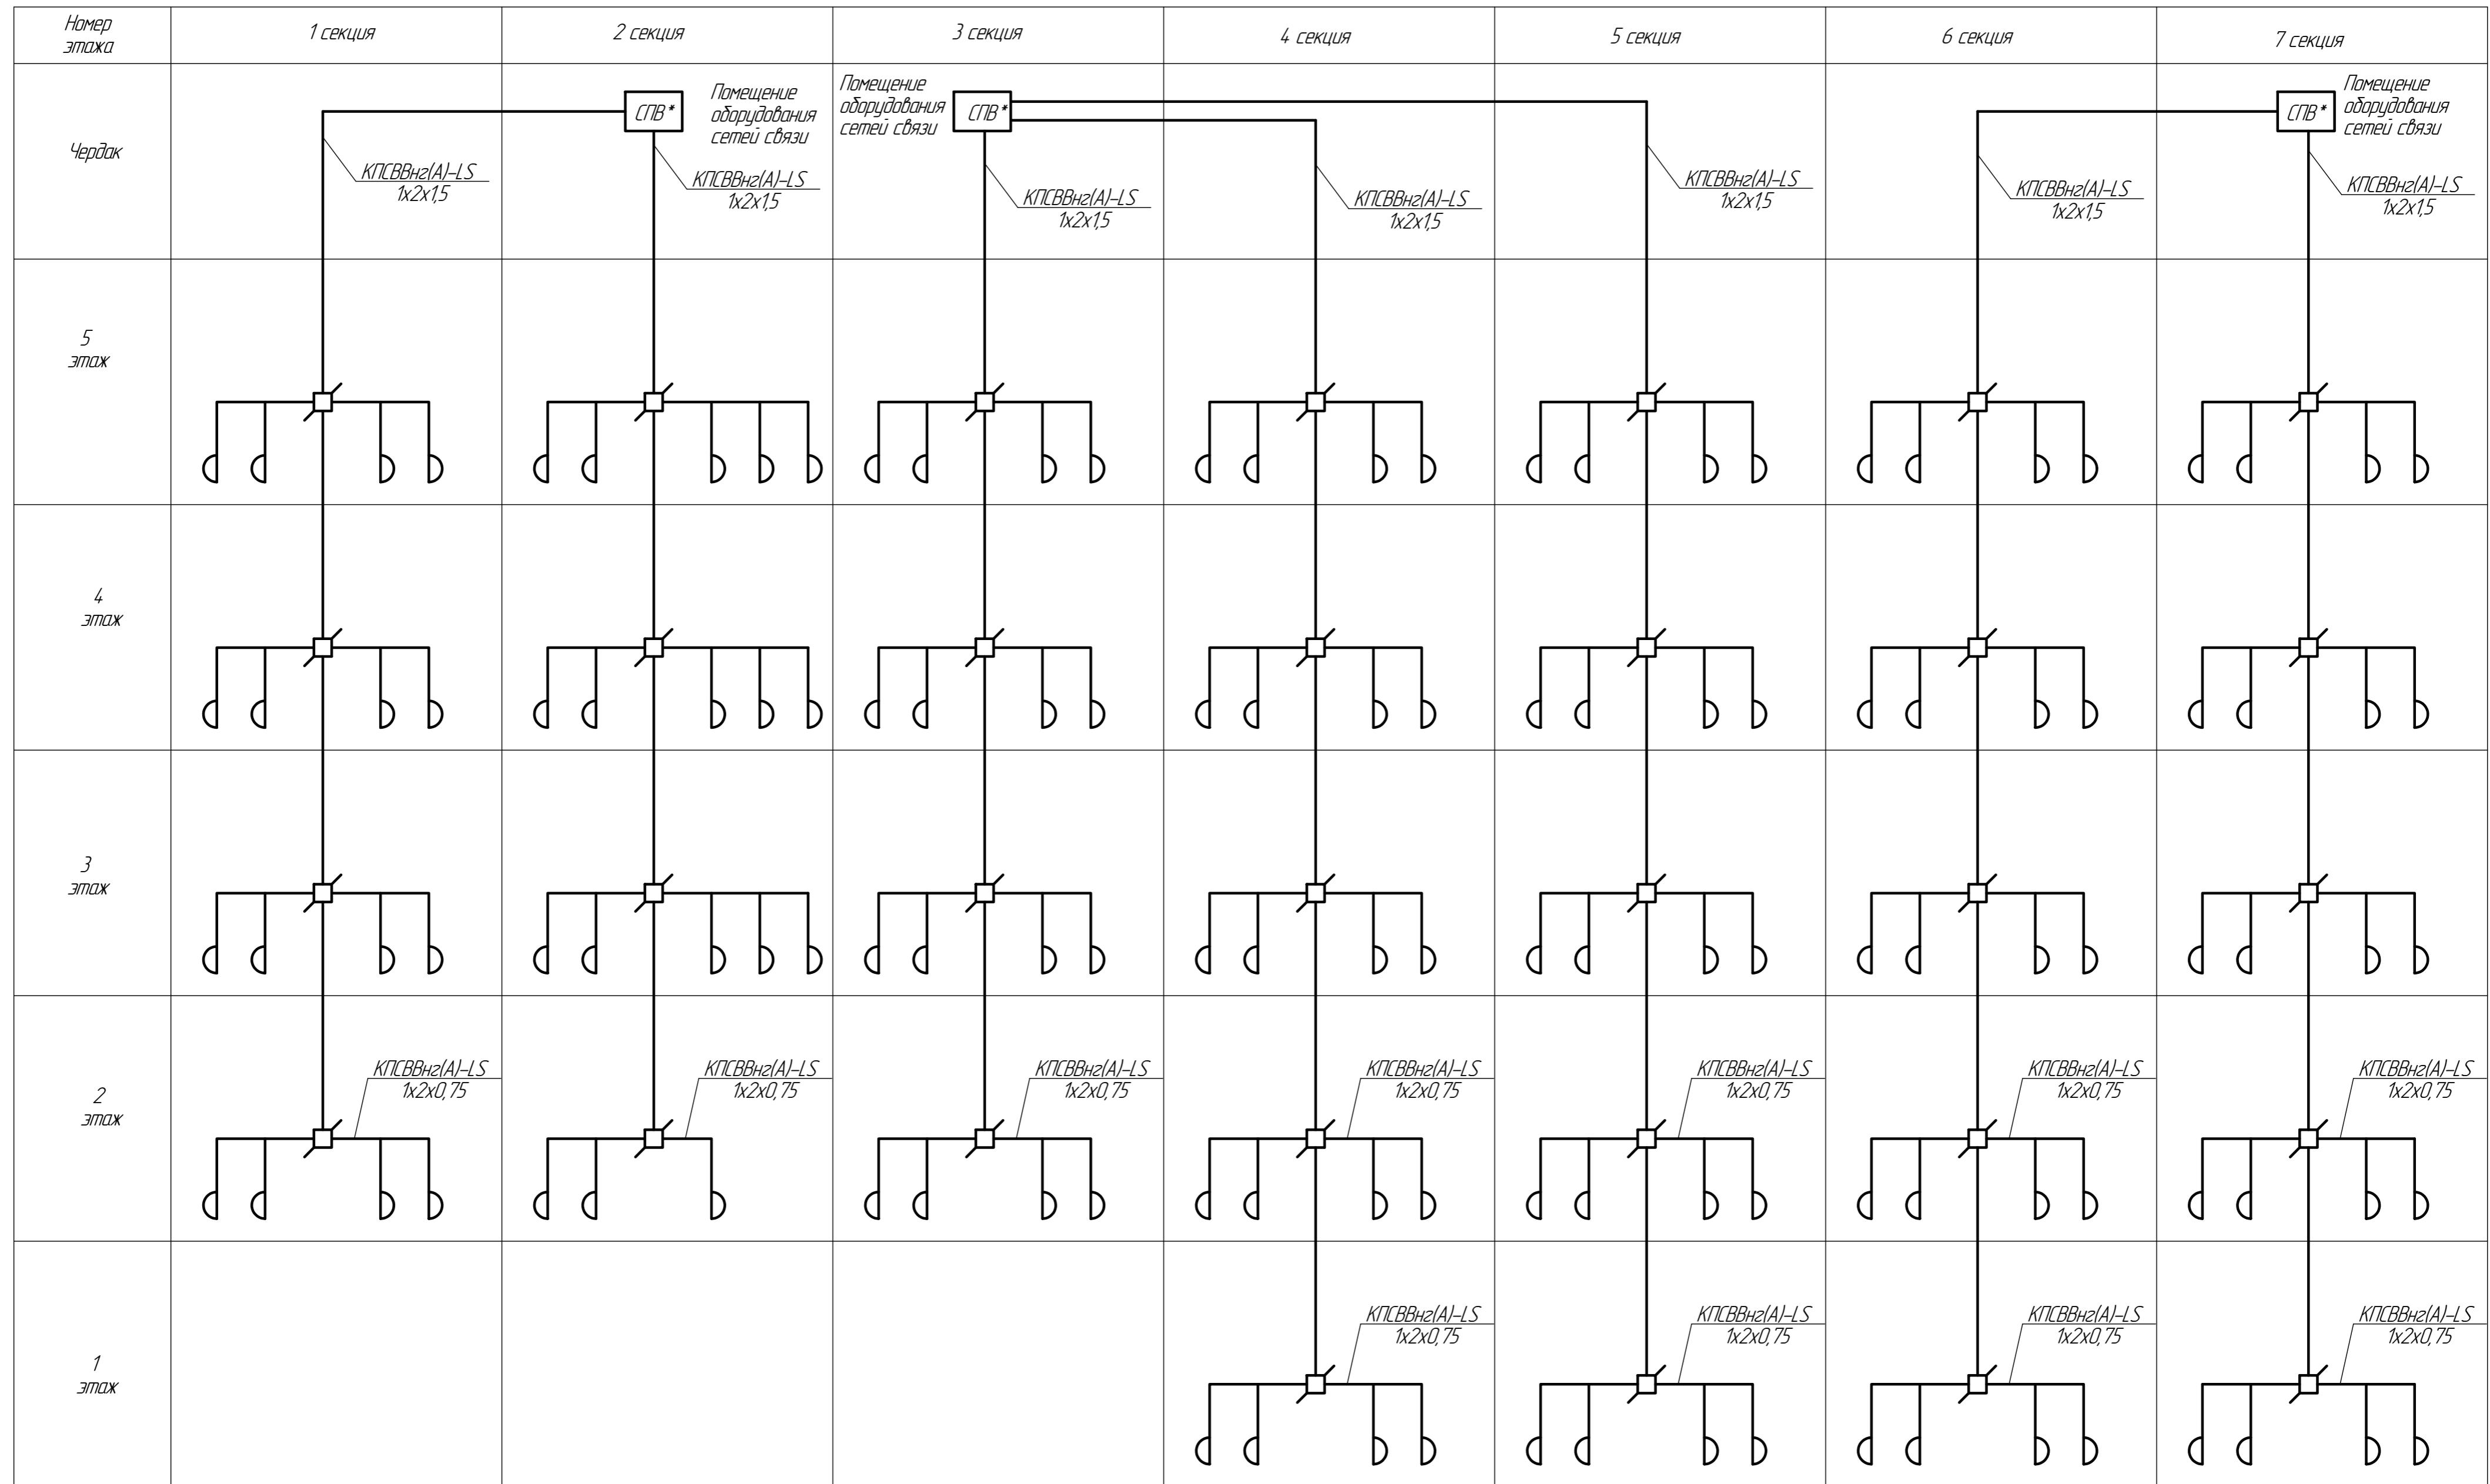

### *Условно-графические обозначения:*

-  - шкаф системы проводного вещания (предоставляется АО "КВАНТ-ТЕЛЕКОМ")
-  - коробка ответвительная
-  - радио розетка
-  - прокладка кабеля

						27/15-1-ИОС5	
						Многоквартирный жилой дом поз. 4, расположенный в жилом квартале	
1	-	Зам.	24/17	Фамилия	03.17	центральной части г. Боброва в границах улиц: им.Курова, Комсомольская, Абдеева, Парижской Коммуны Бобровского района Воронежской области	
Изм.	Колич.	Лист	№док.	Подп.	Дата		
Разраб.	Шевцова	Шевц	08.16	Жилой дом со встроеннымми нежилыми помещениями		Стадия	
Проверил	Бобров		08.16			Лист	
Н. контр.	Солопенко		08.16	Принципиальная схема сети проводного вещания		Листов	
						ЗАО	
						"Воронеж-автоматика"	

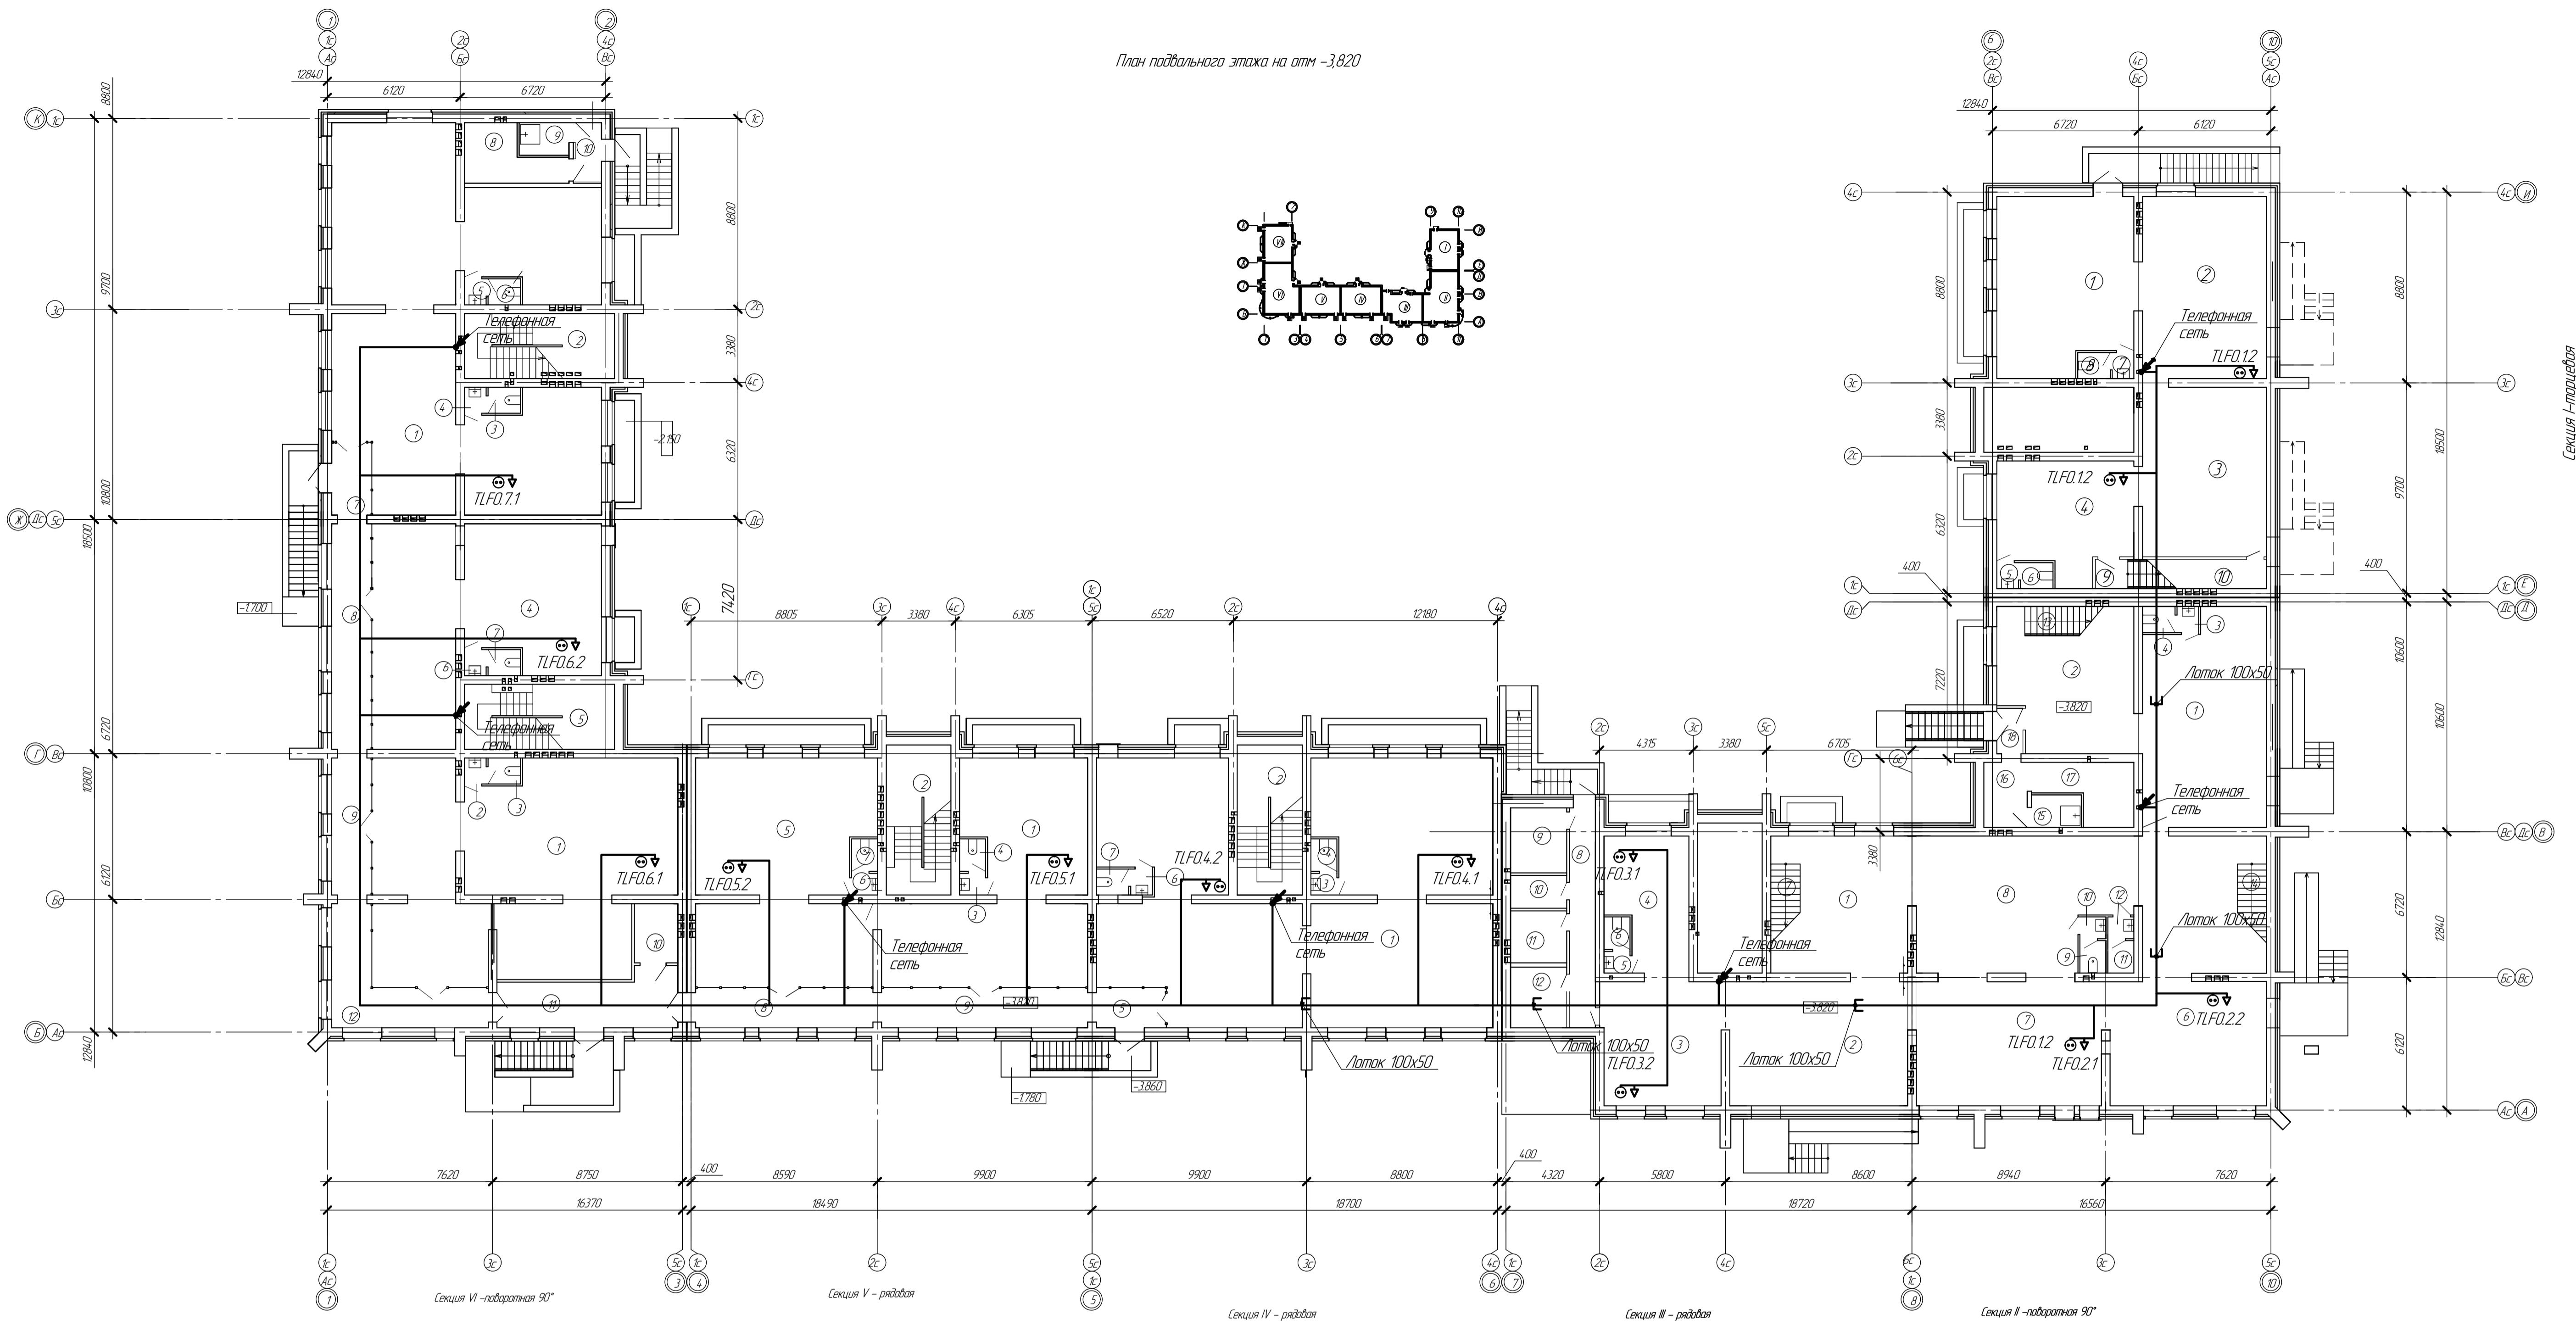

## Экспликация помещений подвального этажа Секции 1

Номер по проекту	Наименование	Площадь, м <sup>2</sup>	Прим.
<b>СЕКЦИЯ 1</b>			
1	Помещение склада офиса	49,63	
2	Помещение склада офиса	48,50	
3	Помещение склада офиса	44,76	
4	Помещение склада офиса	31,34	
5	Тамбур	1,20	
6	Санузел	1,80	
7	Тамбур	1,20	
8	Санузел	1,80	
9	Тамбур	2,40	
10	Лестничница	8,30	
Общая площадь помещений подвального эт.		190,93	

## Экспликация помещений подвального этажа Секции 2

Номер по проекту	Наименование	Площадь, м <sup>2</sup>	Примеч.
<b>СЕКЦИЯ 2</b>			
1	Помещение склада офиса	55.20	
2	Помещение склада офиса	36.66	
3	Тамбур санузла	1.20	
4	Санузел	1.80	
5	Помещение склада офиса	33.00	
6	Помещение склада офиса	42.20	
7	Помещение склада офиса	50.77	
8	Помещение склада офиса	58.89	
9	Санузел	1.80	
10	Тамбур санузла	1.20	
11	Санузел	1.20	
12	Тамбур санузла	1.80	
	<i>Всего</i>	285,72	
13	Лестница внутренняя, открытая (под-1эт)	6.90	
14	Лестница внутренняя, открытая (под-1эт)	6.90	
	<i>Общественные помещения жилой зоны</i>		
15	Помещение для уборочного инвентаря	3.45	
16	Коридор	6.00	
17	Подсобное помещение	10.35	
18	Тамбур	3.00	
	<i>Общая площадь помещений секции 2 подъездного этажа</i>	308,52	

#### Экспликация помещений подвального этажа. Секции

Номер по проекту	Наименование	Площадь м <sup>2</sup>	Примеч.
СЕКЦИЯ 3			
1	Помещение склада офиса	37.90	
2	Помещение склада офиса	48.45	
3	Помещение склада офиса	31.90	
4	Помещение склада офиса	21.70	
5	Тамбур санузла	1.20	
6	Санузел	1.80	
	<i>Всего</i>	142.95	
7	Лестница внутренняя, открытая (под-1эт)	6.90	
	<i>Общественные помещения жилой зоны</i>		
8	Коридор	11.87	
9	Помещение электрощитовой	7.76	
10	Помещение для оборудования связи	3.91	
11	Помещение водомерного узла	6.21	
12	Кладовая	7.60	
	<i>Общая площадь помещений секции 3 подпольного эт.</i>	180.30	

Лекарственная заменительная терапия кислого отвала. Сакиша

Номер по проекту	Наименование	Площадь м <sup>2</sup>	Примечание
<b>СЕКЦИЯ 5</b>			
1	Складское помещение	75.84	
2	Подсобное помещение	11.24	
3	Тамбур санузла	1.20	
4	Санузел	1.80	
5	Складское помещение	86.52	
6	Тамбур санузла	1.20	
7	Санузел	1.80	
8	Коридор	14.80	
9	Коридор	17.19	
Общая площадь помещений в здании этажа			21159

Лекция №14. Временные ряды и временные ряды


Номер по проекту	Наименование	Площадь м <sup>2</sup>	Прим.
<b>СЕКЦИЯ 4</b>			
1	Складское помещение	171.57	
2	Подсобное помещение	11.24	
3	Тамбур санузла	12.0	
4	Санузел	1.80	
5	Тамбур санузла	12.0	
6	Санузел	1.80	
7	Коридор	6.01	
8	Подсобное помещение	9.64	
9	Помещение для уборочного инвентаря	3.45	
10	Тамбур	3.22	
Сумма площадей зданий и сооружений			21113

Экспликация поэтических подборьевного эпоса

Номер по проекту	Наименование	Площадь, м <sup>2</sup>
<b>СЕКЦИЯ 4</b>		
1	Складское помещение	
2	Подсобное помещение	14.58
3	Тамбур санузла	1.20
4	Санузел	1.80
5	Коридор	5.77
6	Тамбур санузла	1.20
7	Санузел	1.80

Смотрите вложенные совместно с пояснительными рисунками (листы 1-4).

							27/15-1-ИОС5
2	-	Зад.	71/17	Фото	04.17		Многоквартирный жилой дом поз. 4, расположенный в жилом квартале центральной части г. Бобровка в границах улиц: им.Кирова, Комсомольская, Авдеевца Гарикской Коммуны Бобровского района Воронежской области
Изм.	Колич.	Лист	№док.	Подп.	Дата		
Разраб.	Шевцова	Масев	08.16	Жилой дом со встроеннымми нежилыми помещениями	Стадия	Лист	Листовъ
Проверил	Бобров		08.16		П	5	
Н. контр.	Солопенко		08.16				
				План расположения оборудования сетей связи подвального этажа		ЗАО “Воронеж-автоматика”	

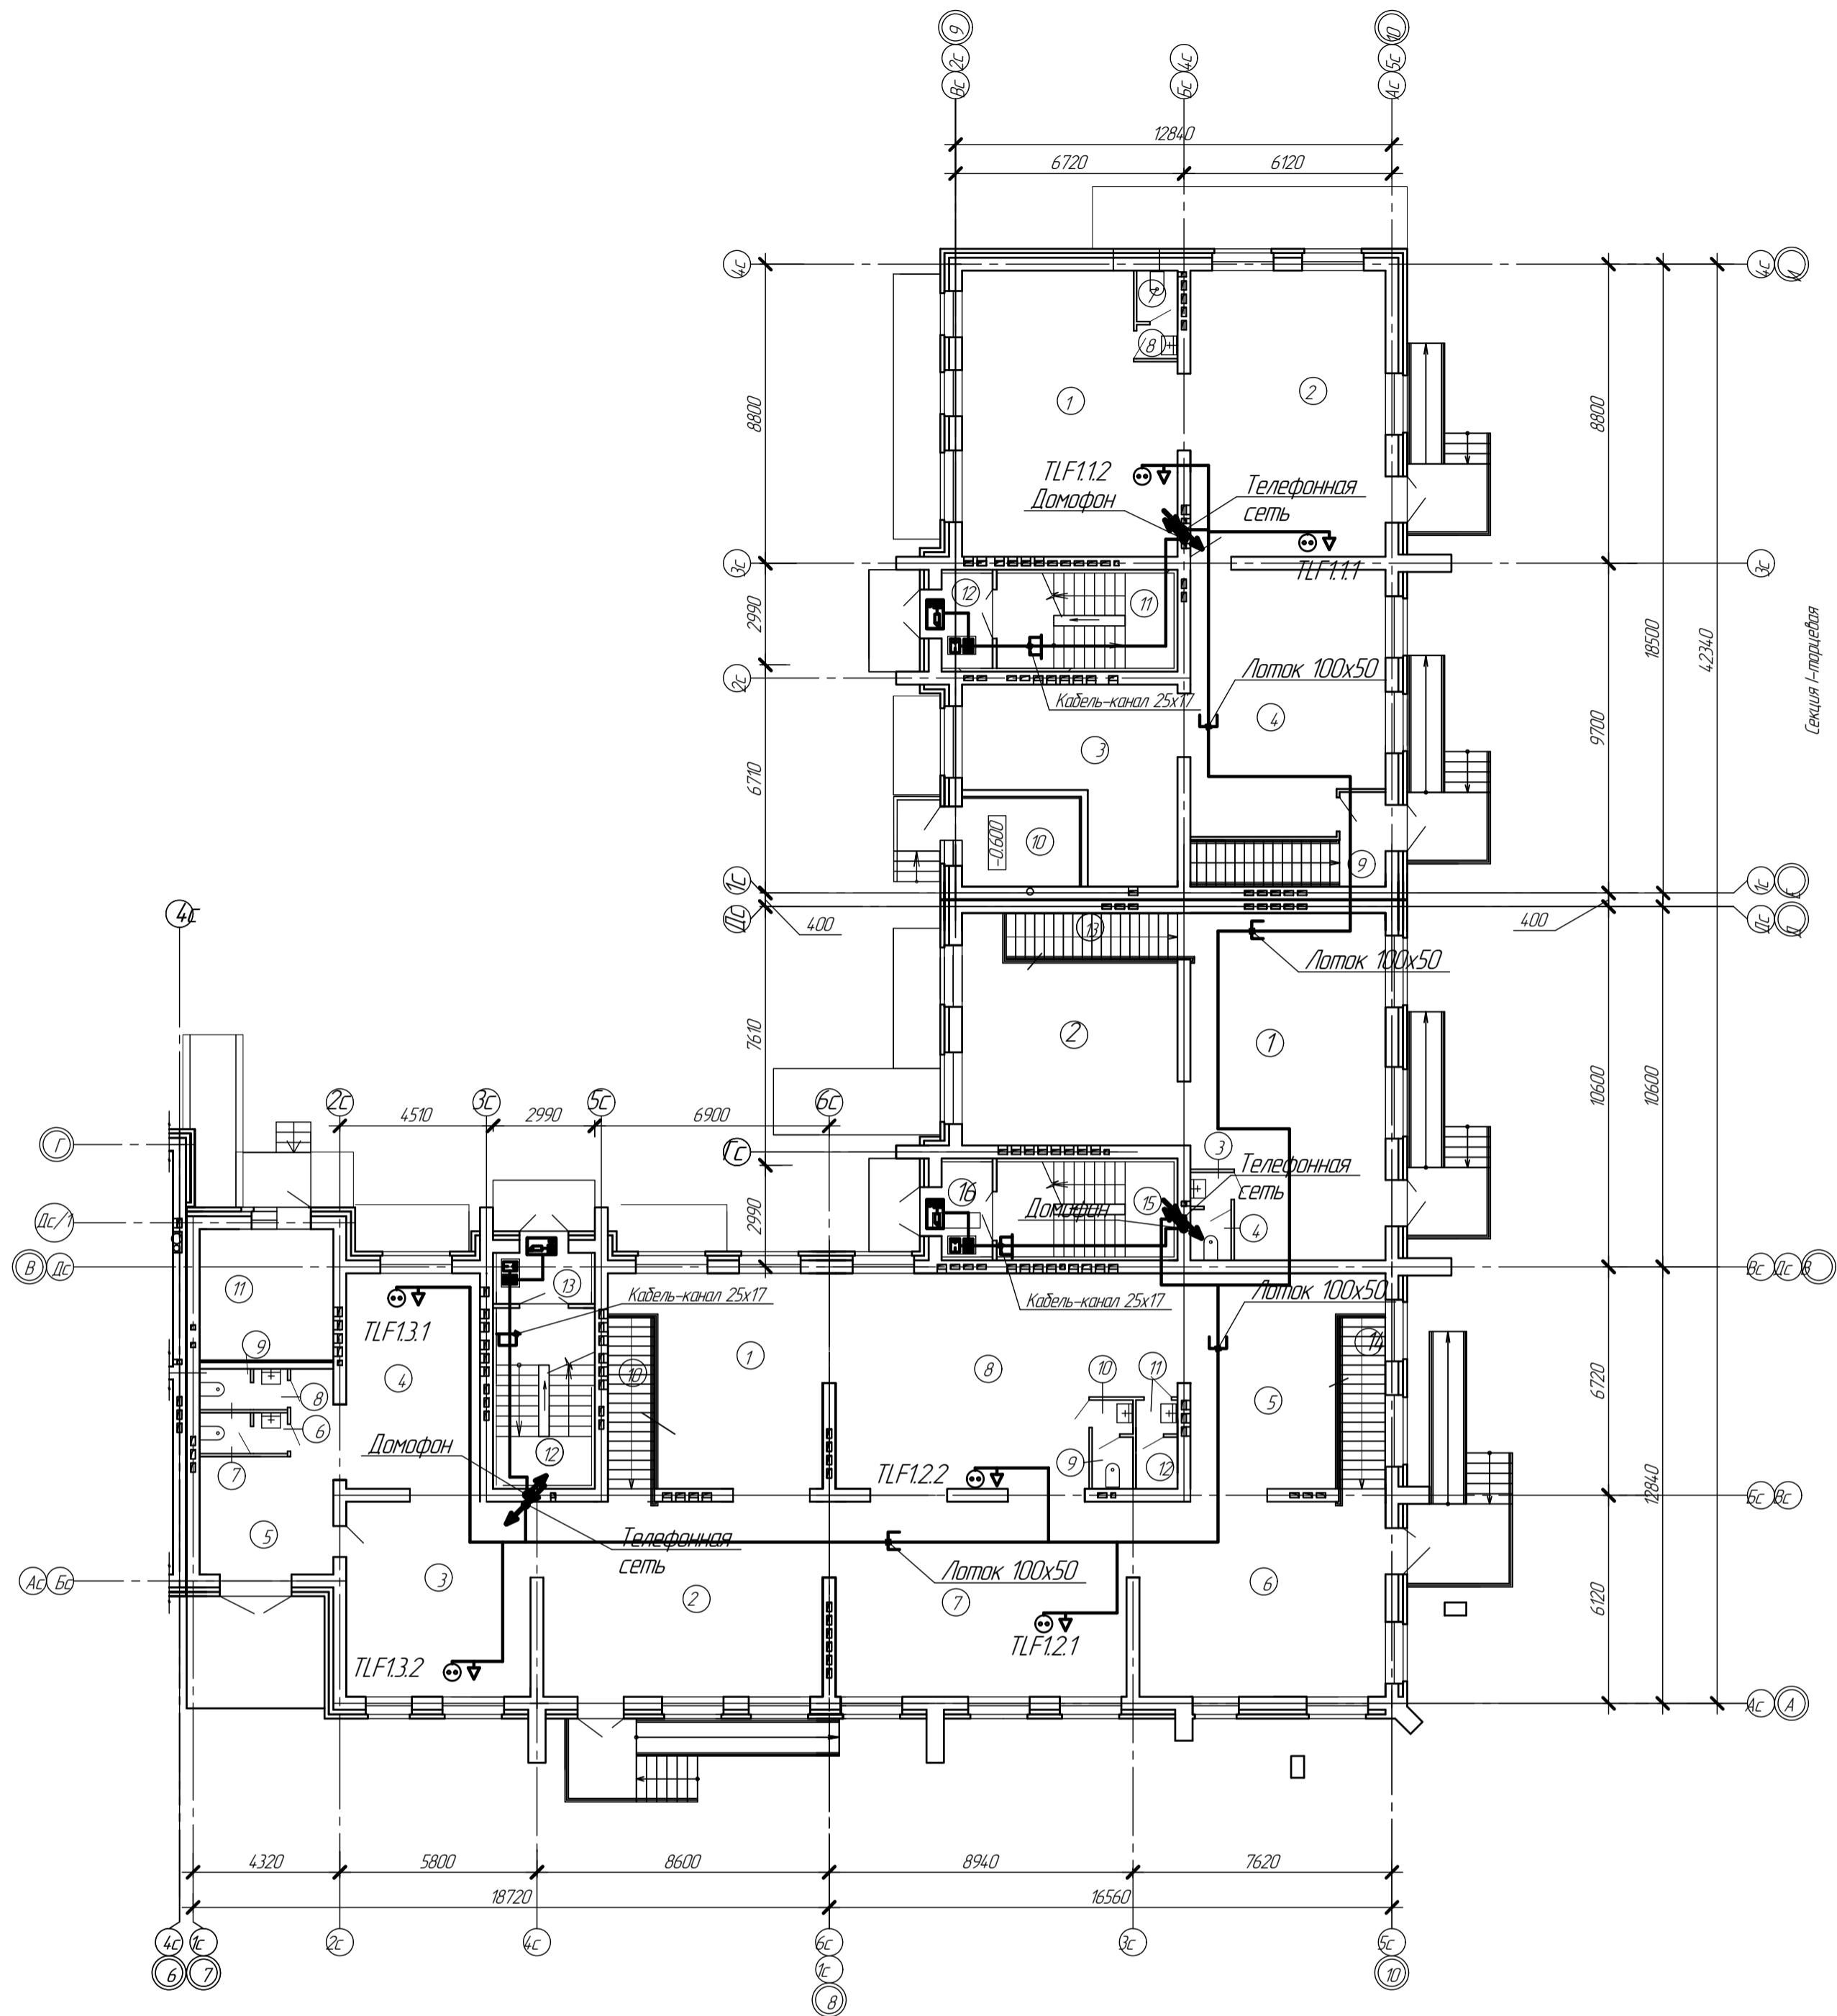

Экспликация помещений 2 секции первого этажа

Номер по проекту	Наименование	Площадь м <sup>2</sup>	Примечание
<b>СЕКЦИЯ 2</b>			
1	Офисное помещение	55.55	
2	Офисное помещение	35.80	
3	Тамбур санузла	1.20	
4	Санузел	1.80	
5	Офисное помещение	29.87	
6	Офисное помещение	42.30	
7	Офисное помещение	50.77	
8	Офисное помещение	58.89	
9	Санузел	1.80	
10	Тамбур санузла	1.20	
11	Тамбур санузла	1.20	
12	Санузел	1.80	
Всего		282.18	
13	Лестница внутренняя открытая (под-1эт)	6.90	
14	Лестница внутренняя открытая (под-1эт)	6.90	
Общая площадь помещений 1-го эт.		295.98	
<b>Общественные помещения жилой зоны</b>			
15	Лестничная клетка	12.64	
16	Тамбур лестничной клетки	3.79	
Общая площадь помещений секции 2 первого этажа		312.41	

Экспликация помещений 3 секции первого этажа

Номер по проекту	Наименование	Площадь м <sup>2</sup>	Примечание
<b>СЕКЦИЯ 3</b>			
1	Офисное помещение	33.58	
2	Офисное помещение	48.45	
3	Офисное помещение	31.90	
4	Офисное помещение	25.76	
5	Офисное помещение	17.33	
6	Тамбур санузла	1.20	
7	Санузел	1.80	
8	Тамбур санузла	1.20	
9	Санузел	1.80	
Всего		163.02	
10	Лестничный холл с лестницей в подвалный эт.	6.90	
Общая площадь помещений 1-го эт.		169.92	
<b>Технические помещения</b>			
11	Котельная	15.20	
<b>Общественные помещения жилой зоны секции</b>			
12	Лестничная клетка	12.64	
13	Тамбур лестничной клетки	3.79	
Общая площадь помещений 1 этажа		201.55	


Смотрите план совместно с принципиальными схемами (листы 1-4).

Страница	Лист	Листов
2	-	Зам. 71/17
Изм	Колич	Лист №
Разраб	Шевцова	Подп.
Проверил	Бобров	Дата
Н. контр.	Соловенко	
		04.17
		08.16
		08.16
		08.16
<b>Жилой дом со встроеннымными нежилыми помещениями</b>		План расположения оборудования сетей связи на 1 этаже. Секция 1-3
П	6	ЗАО "Воронеж-автоматика"

27/15-1-ИОС5

Многоквартирный жилой дом поз. 4, расположенный в жилом квартале центральной части г. Бобров в границах улиц: им Кирова, Комсомольская, Абдевева, Парижской Коммуны Бобровского района Воронежской области

## Секция-4

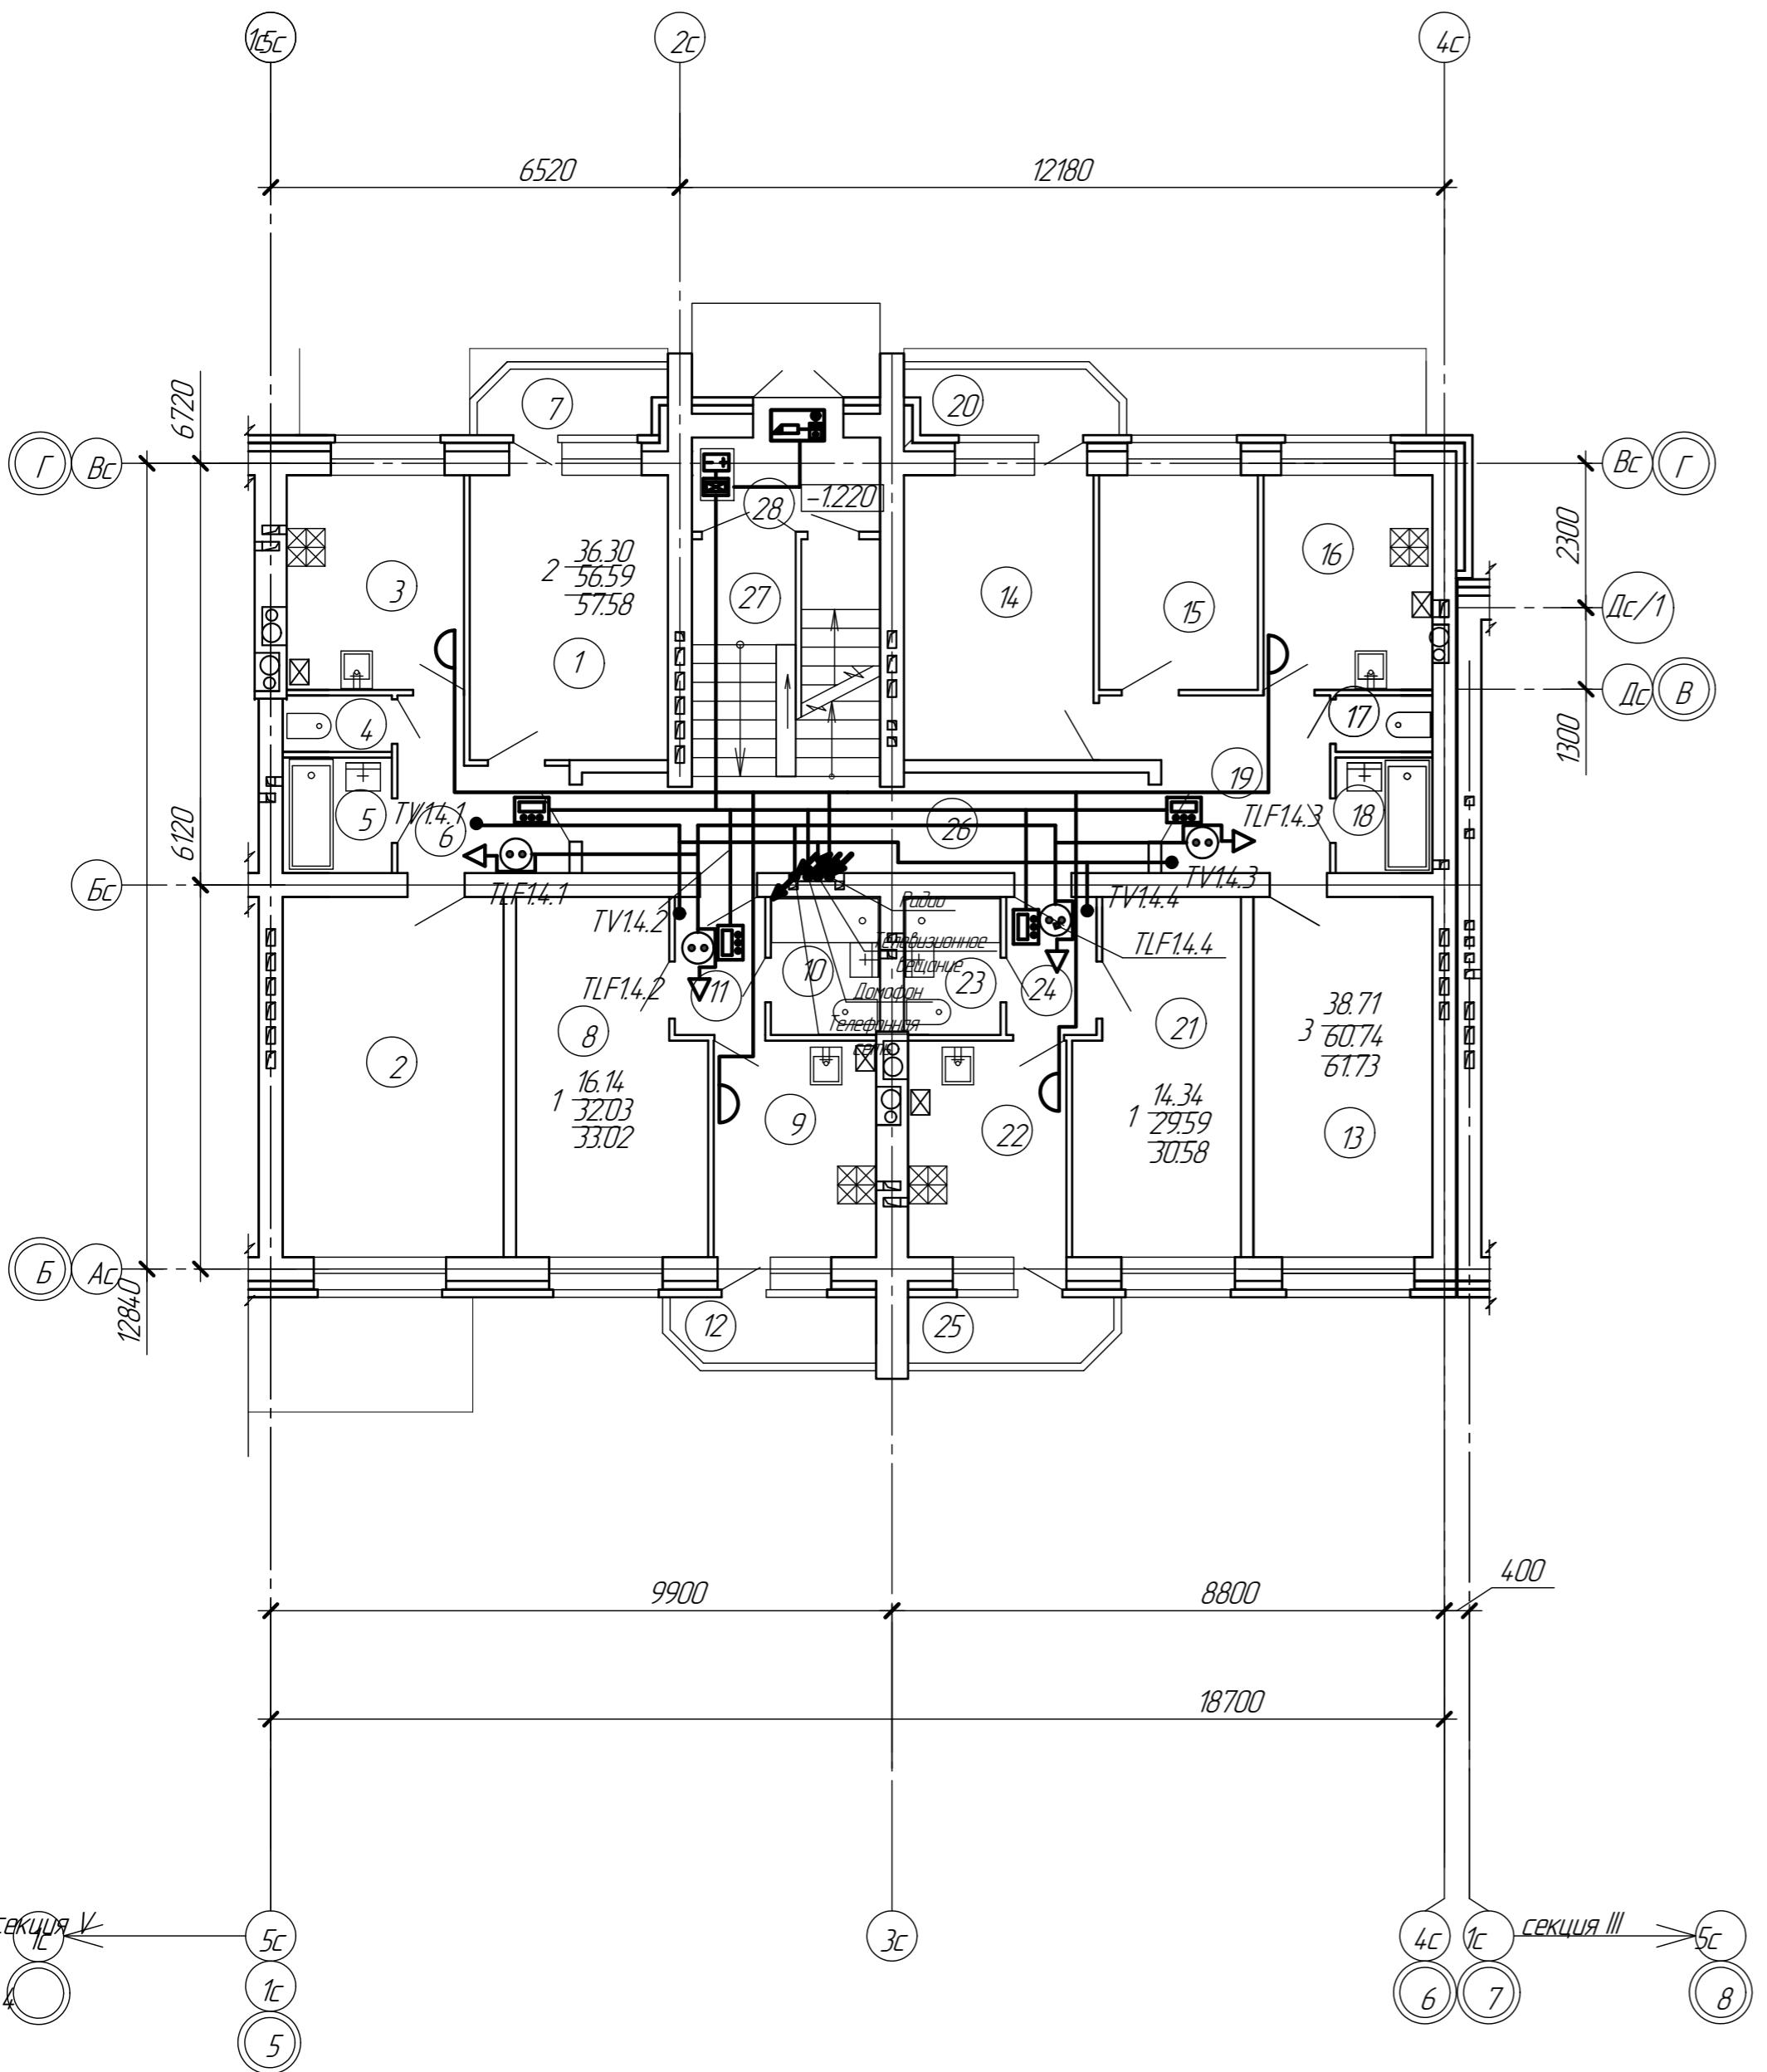

## *Экспликация помещений первого этажа секции 4*


Номер по проекту	Наименование	Площадь м <sup>2</sup>	Примечание
<i>2-х комнатная квартира</i>			
1	Гостиная комната	16.10	
2	Комната	20.20	
3	Кухня	9.66	
4	Санузел	1.56	
5	Ванная комната	3.20	
6	Коридор	5.87	
7	Балкон	0.99	3.30
<i>Всего:</i>		57.58	
<i>1 комнатная квартира</i>			
8	Комната	16.14	
9	Кухня	8.91	
10	Совмещенный санузел с ванной комнатой	3.82	
11	Коридор	3.16	
12	Балкон	0.99	3.30
<i>Всего:</i>		33.02	

#### Экспликация помещений первого этажа секции 4 (продолжение)

Номер по проекту	Наименование	Площадь м <sup>2</sup>	Примечание
<i>3-х комнатная квартира</i>			
13	Гостиная комната	16.35	
14	Комната	13.71	
15	Комната	8.65	
16	Кухня	9.19	
17	Санузел	1.38	
18	Ванная комната	2.83	
19	Коридор	8.63	
20	Балкон	0.99	3.30
<i>Всего:</i>		61.73	
<i>1 комнатная квартира</i>			
21	Комната	14.34	
22	Кухня	8.71	
23	Совмещенный санузел с ванной комнатой	3.38	
24	Коридор	3.16	
25	Балкон	0.99	3.30
<i>Всего:</i>		30.58	
<i>Общая площадь квартир в секции</i>		182.91	
<i>Общественная зона</i>			
26	Коридор лестничной клетки	11.94	
27	Лестничная клетка	9.32	
28	Тамбур лестничной клетки	3.79	
<i>Всего:</i>		25.05	
<i>Общая площадь помещ.на эт. секц.</i>		207.96	

Смотрите онлайн сопрограмму с приложениями и схемами (листы 1-4)

						27/15-1-ИОС5		
						<p>Многоквартирный жилой дом поз. 4, расположенный в жилом квартале центральной части г. Боброва в границах улиц: им.Кирова, Комсомольская, Авдеева, Парижской Коммуны Бобровского района Воронежской области</p>		
<i>Изм.</i>	<i>Колч.</i>	<i>Лист</i>	<i>№док.</i>	<i>Подп.</i>	<i>Дата</i>			
<i>Разраб.</i>	Шевцова	Ильин	08.16			<p>Жилой дом со встроенными нежилыми помещениями</p>		
<i>Проверил</i>	Бобров		08.16				<i>Стадия</i>	<i>Лист</i>
<i>Н. контр.</i>	Солопенко		08.16			П	7	
						<p>План расположения оборудования сетей связи на 1 этаже. Секция 4</p>		
						<p>ЗАО “Воронеж-автоматика”</p>		

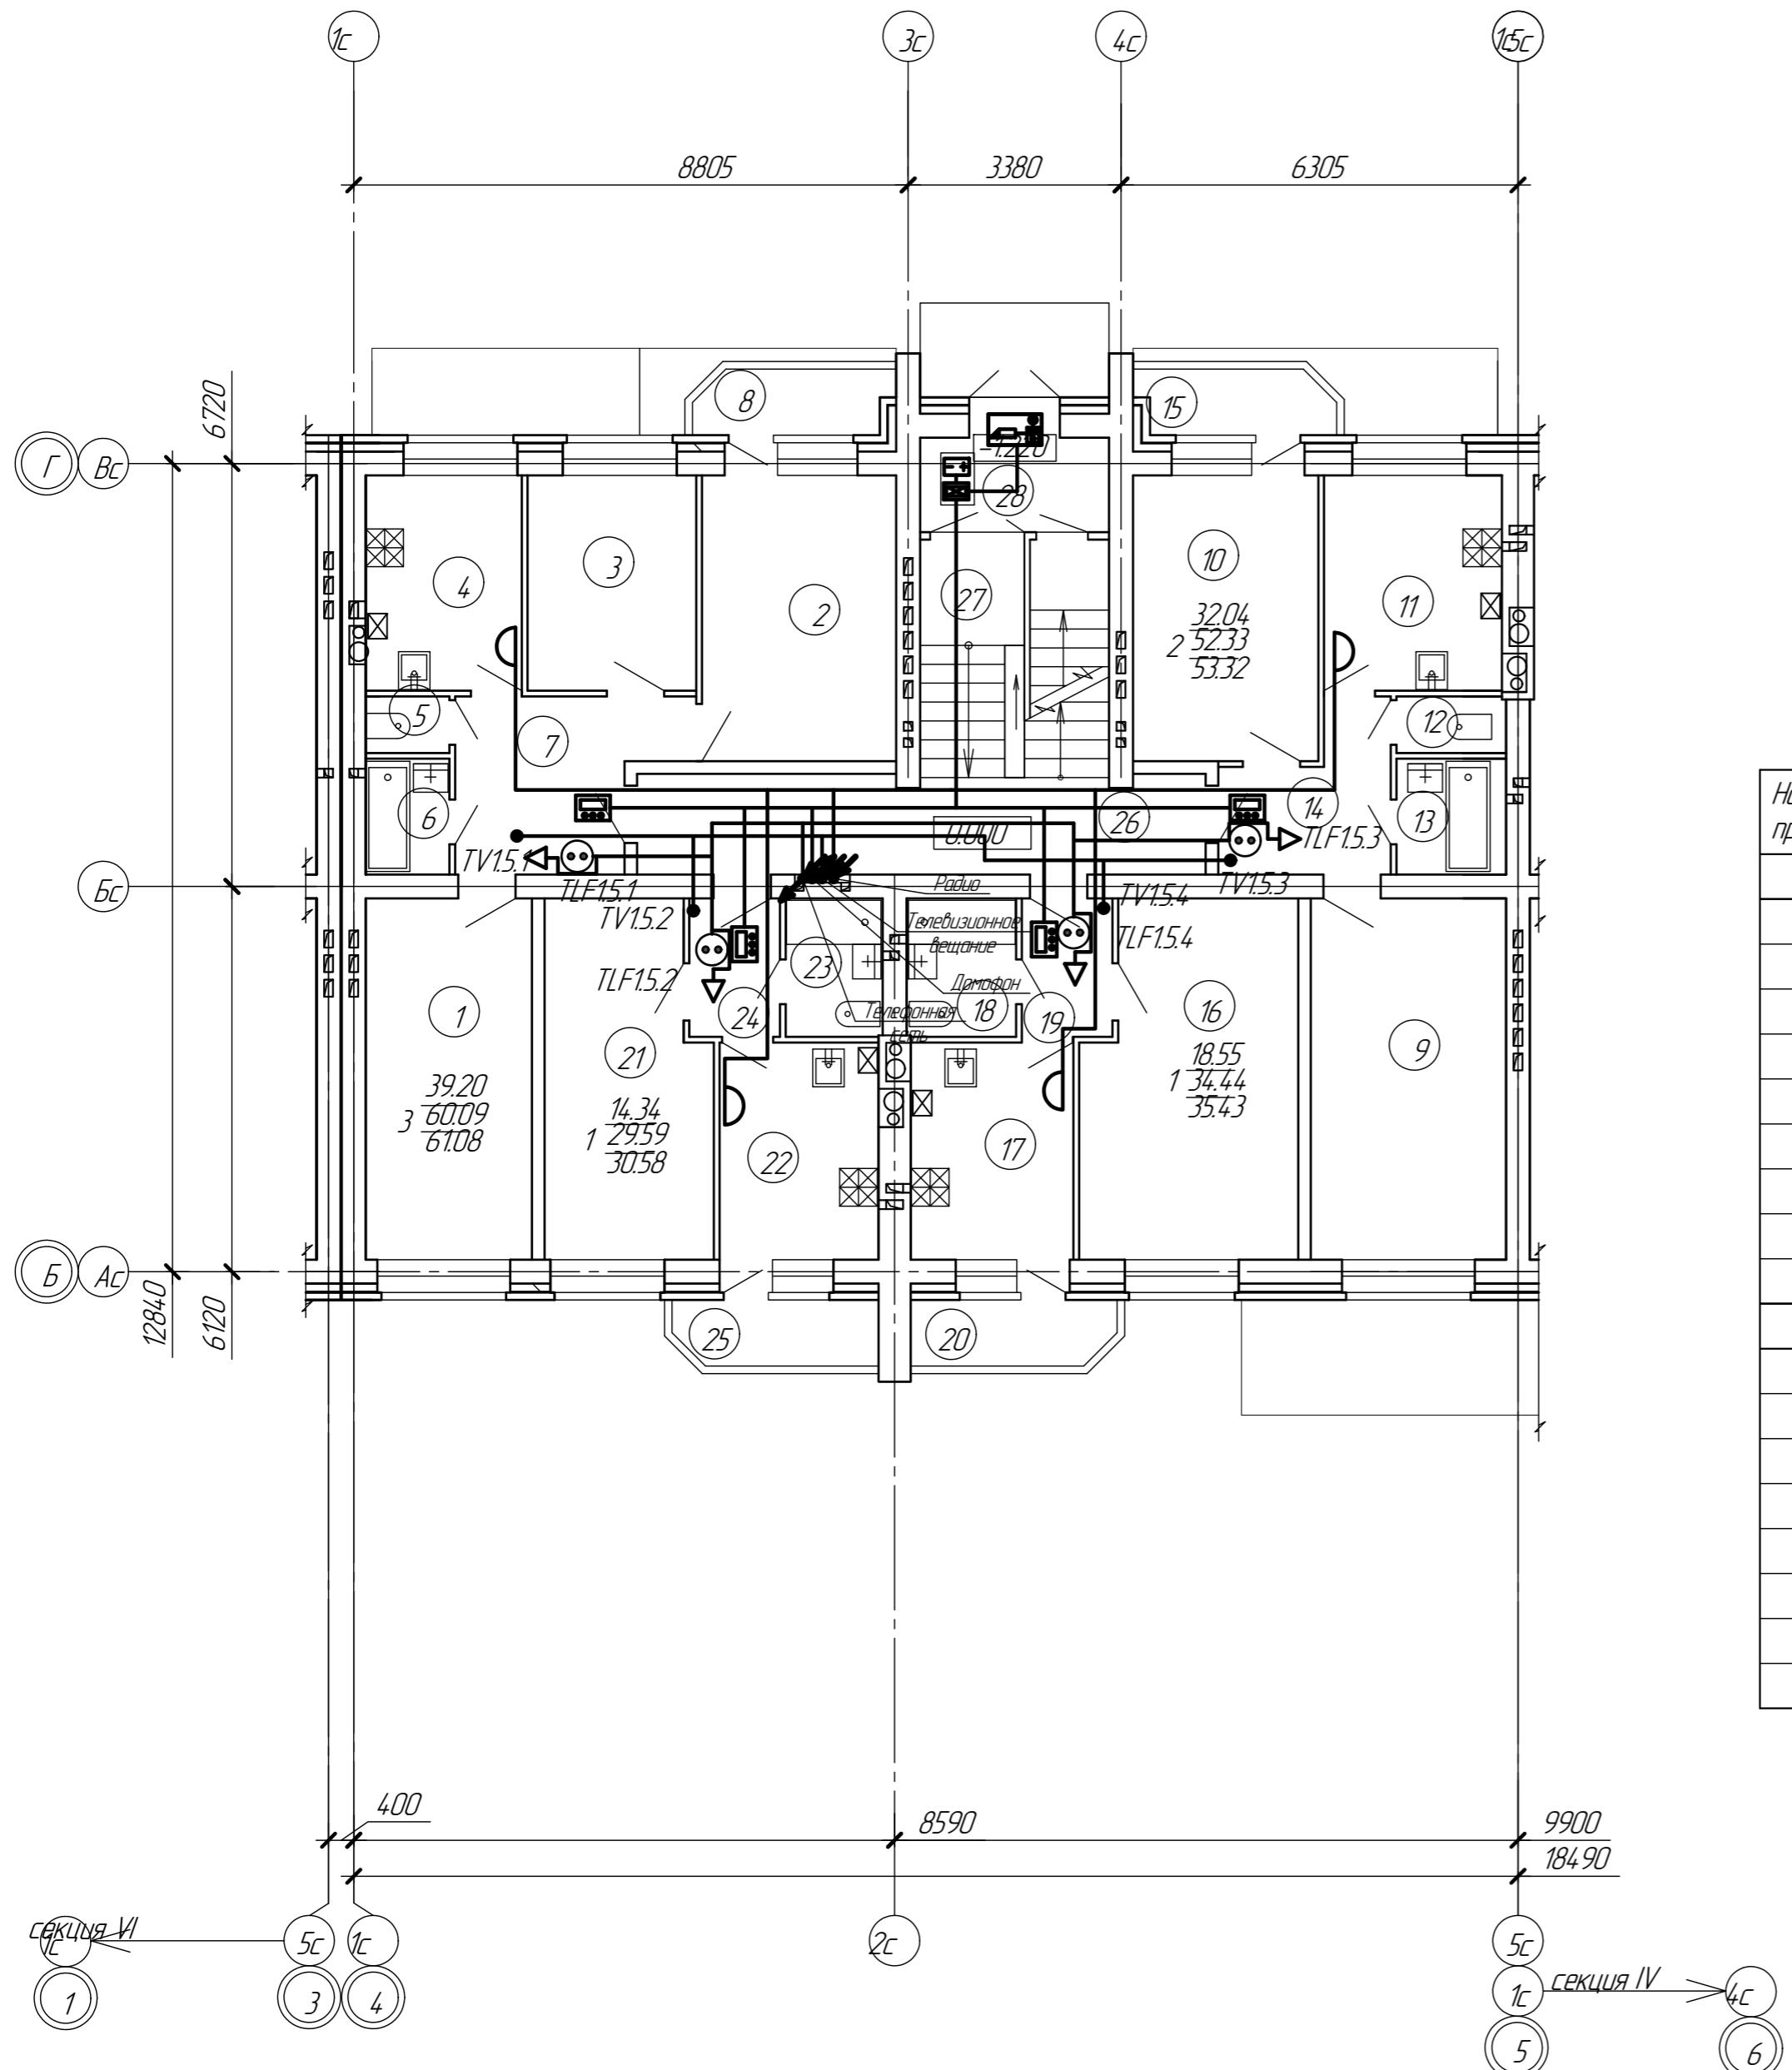


Секция V - рядовая

Согласовано

Избр. № подл.	Подл. и дата	Взам. инбр. №
---------------	--------------	---------------

Экспликация помещений первого этажа секции 5

Номер по проекту	Наименование	Площадь м <sup>2</sup>	Примечание
<b>3-х комнатная квартира</b>			
1	Гостиная комната	15.15	
2	Комната	14.89	
3	Комната	9.16	
4	Кухня	8.48	
5	Санузел	1.19	
6	Ванная комната	2.44	
7	Коридор	8.78	
8	Балкон	0.99	3.30
Всего:			61.08
<b>2-х комнатная квартира</b>			
9	Гостиная комната	17.79	
10	Комната	14.25	
11	Кухня	9.66	
12	Санузел	1.56	
13	Ванная комната	3.20	
14	Коридор	5.87	
15	Балкон	0.99	3.30
Всего:			53.32

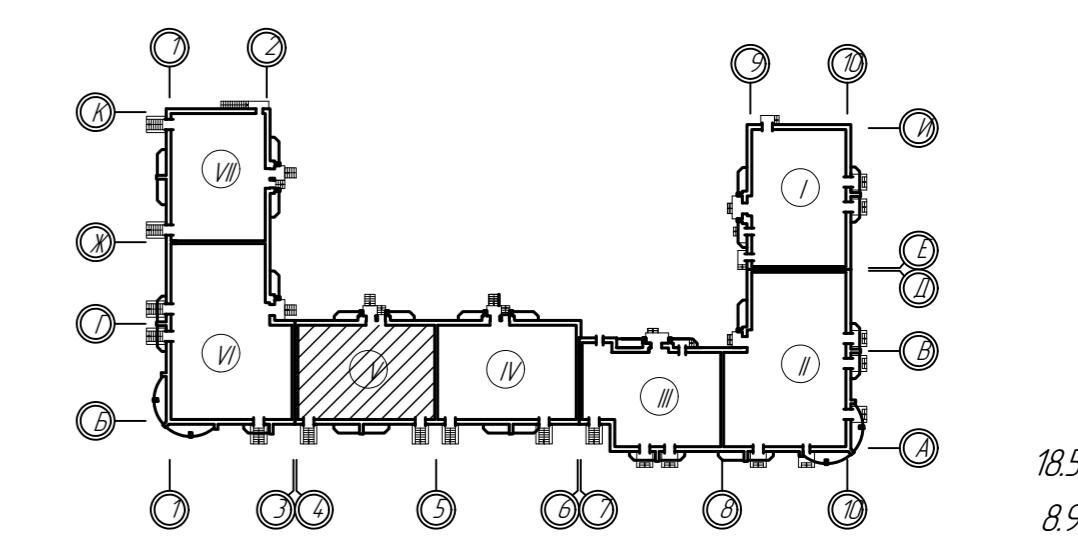

Экспликация помещений первого этажа секции 5 (продолжение)


Номер	Наименование	Площадь м <sup>2</sup>	Прим.
<b>1 комнатная квартира</b>			
16	Комната		
17	Кухня		
18	Совмещенный санузел с ванной комнатой	3.82	
19	Коридор	3.16	
20	Балкон	0.99	3.30
Всего:			35.43
<b>1 комнатная квартира</b>			
21	Комната	14.34	
22	Кухня	8.71	
23	Совмещенный санузел с ванной комнатой	3.38	
24	Коридор	3.16	
25	Балкон	0.99	3.30
Всего:			30.58
<b>Общая площадь квартир в секции</b>			
<b>Общественная зона</b>			
26	Коридор лестничной клетки	11.94	
27	Лестничная клетка	9.32	
28	Тамбур лестничной клетки	3.79	
Всего:			25.05
<b>Общая площадь помещений эт. секц.</b>			

Условное обозначение



Смотри план совместно с принципиальными схемами (листы 1-4).

27/15-1-ИОС5					
Многоквартирный жилой дом поз. 4, расположенный в жилом квартале центральной части г. Боброва в границах улиц: им Кирова, Комсомольская, Абдееева, Парижской Коммуны Бобровского района Воронежской области					
Изм.	Колич.	Лист №	Фото	Годп.	Дата
Разраб.	Шебцова	Лист 1	08.16		
Проверил	Бобров		08.16		
Н. контр.	Соловенко		08.16		
Жилой дом со встроеннымными нежилыми помещениями					
Стадия					
Листов					
П					
8					
ЗАО					
"Воронеж-автоматика"					

План 1 этажа Секция-6

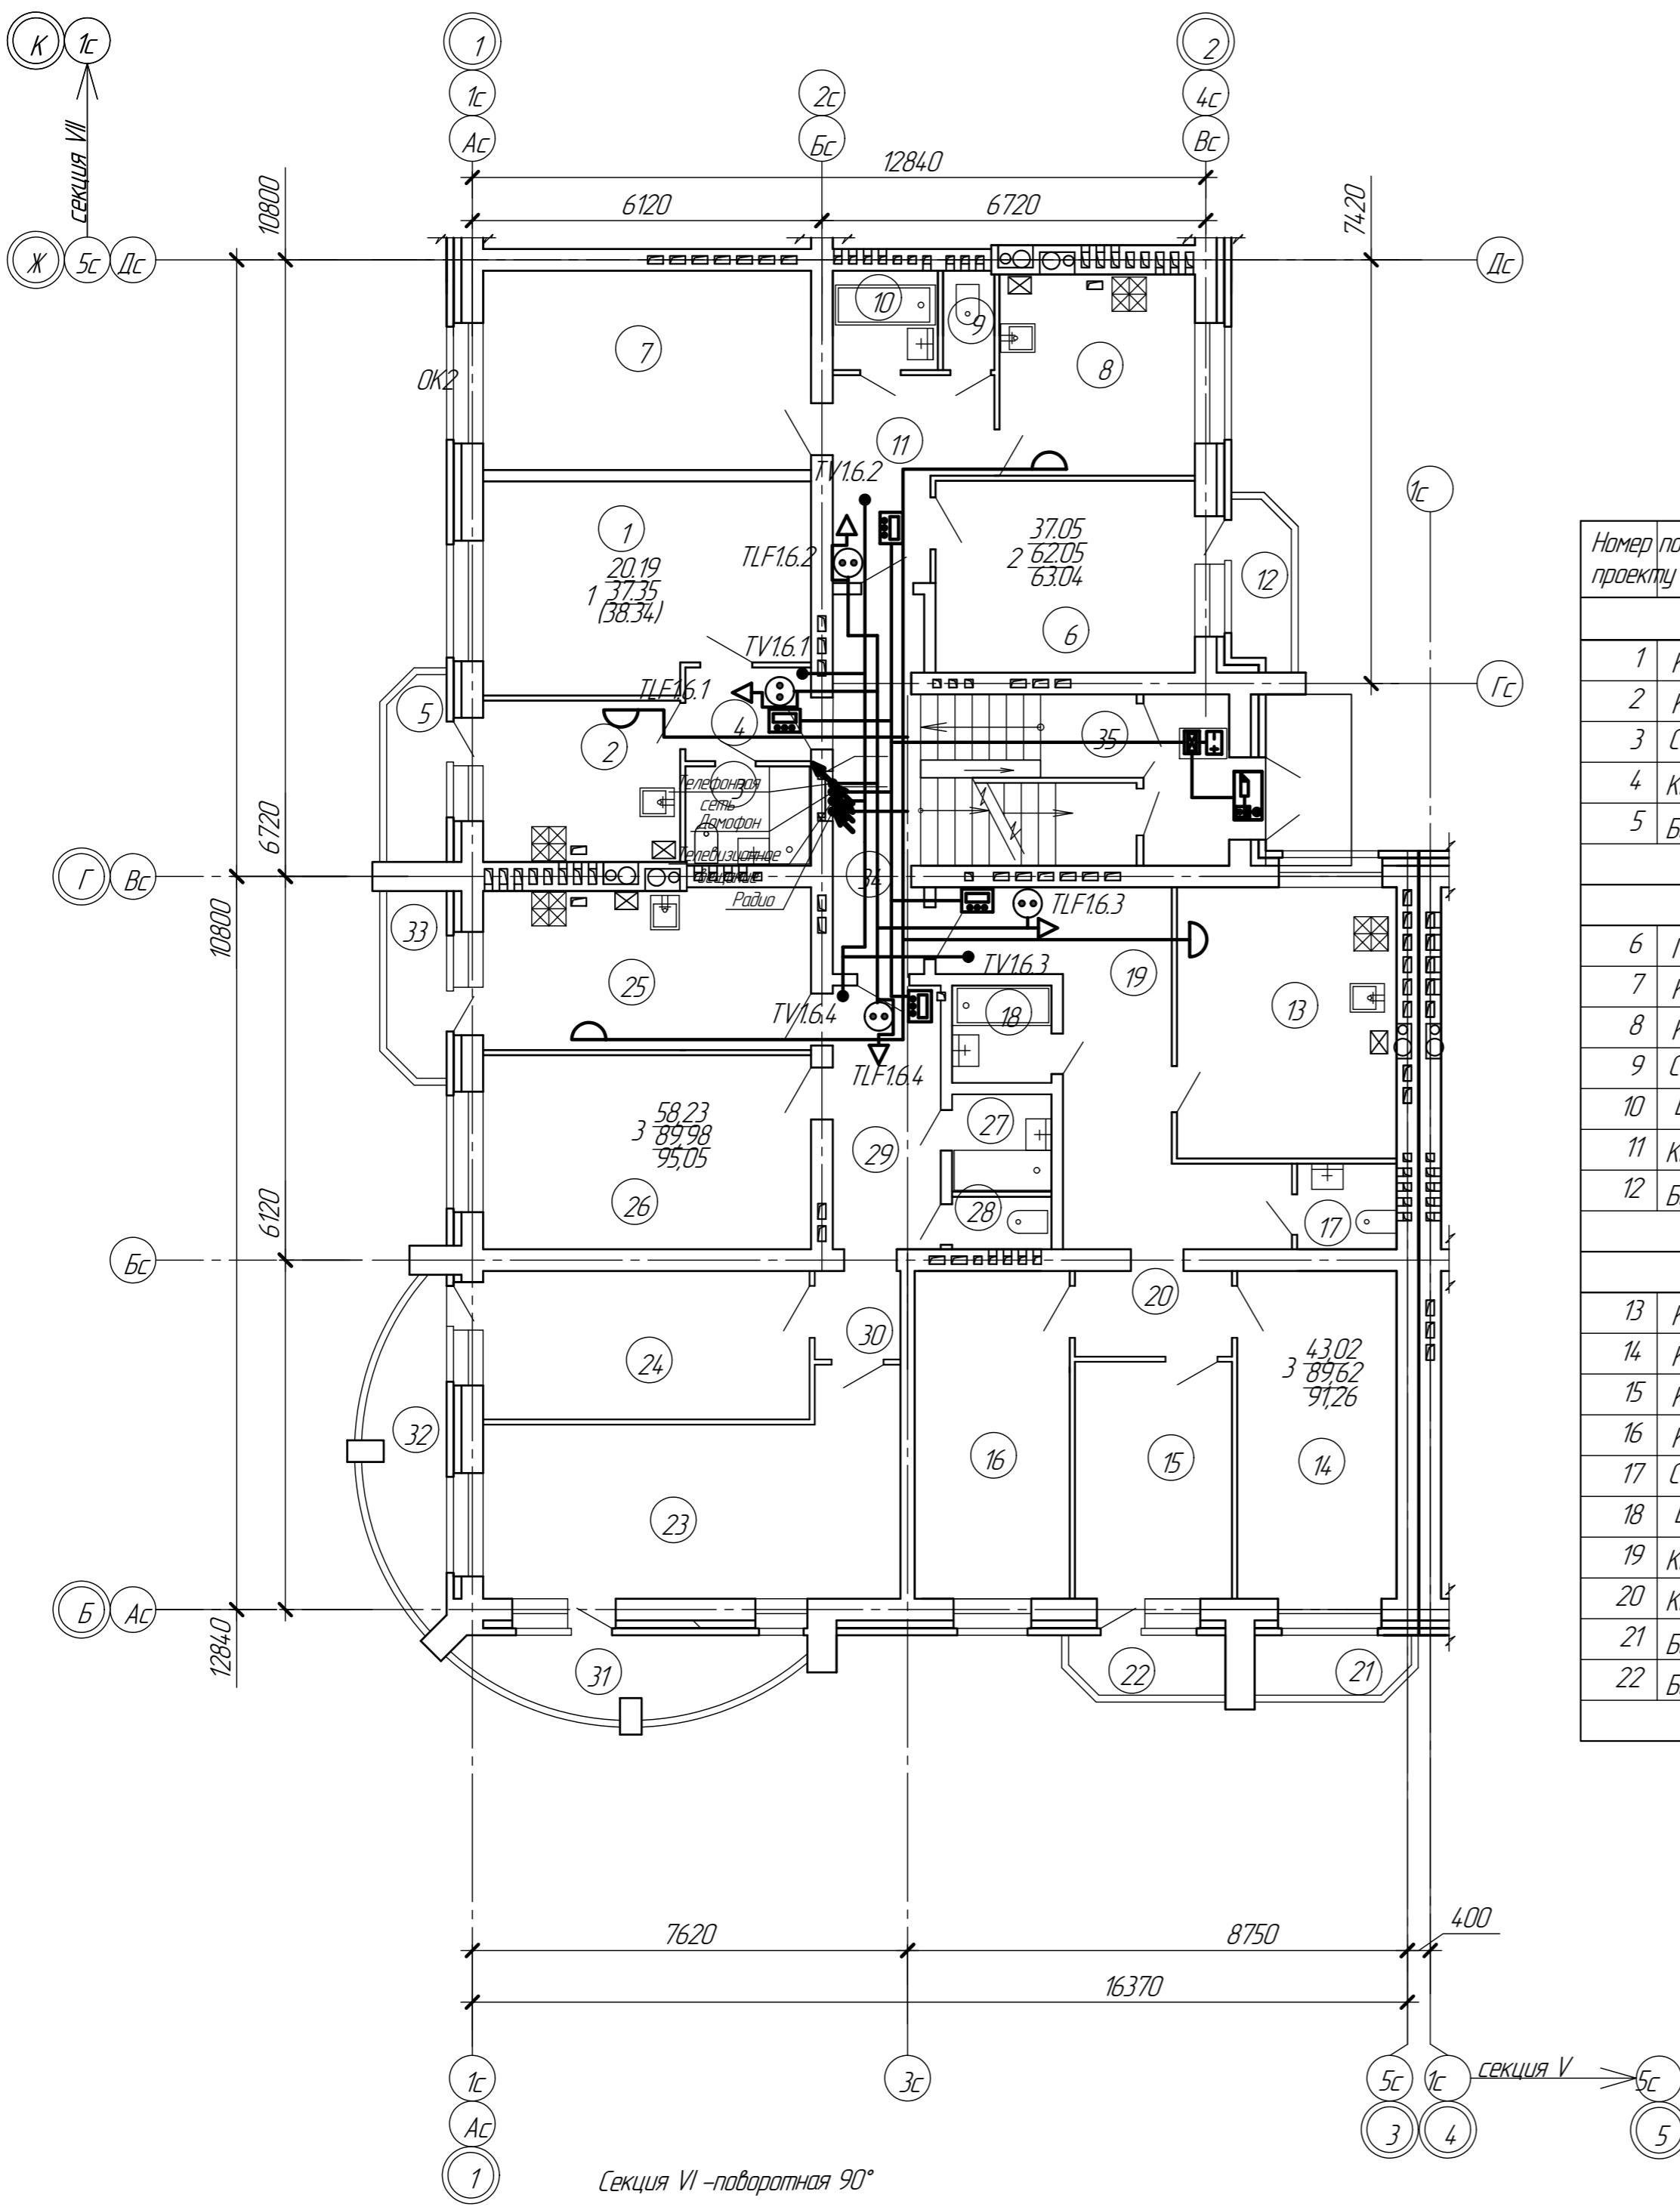

План 1-го эт. на отм. 0.000 Секция-7

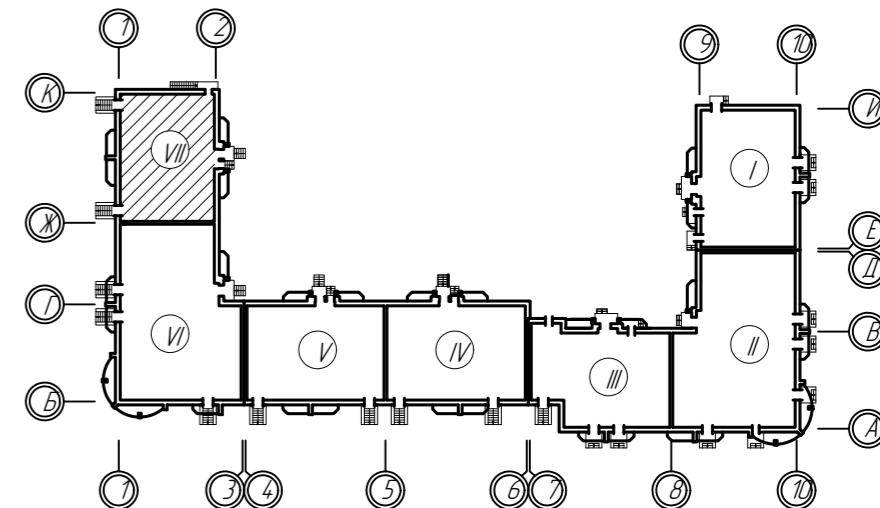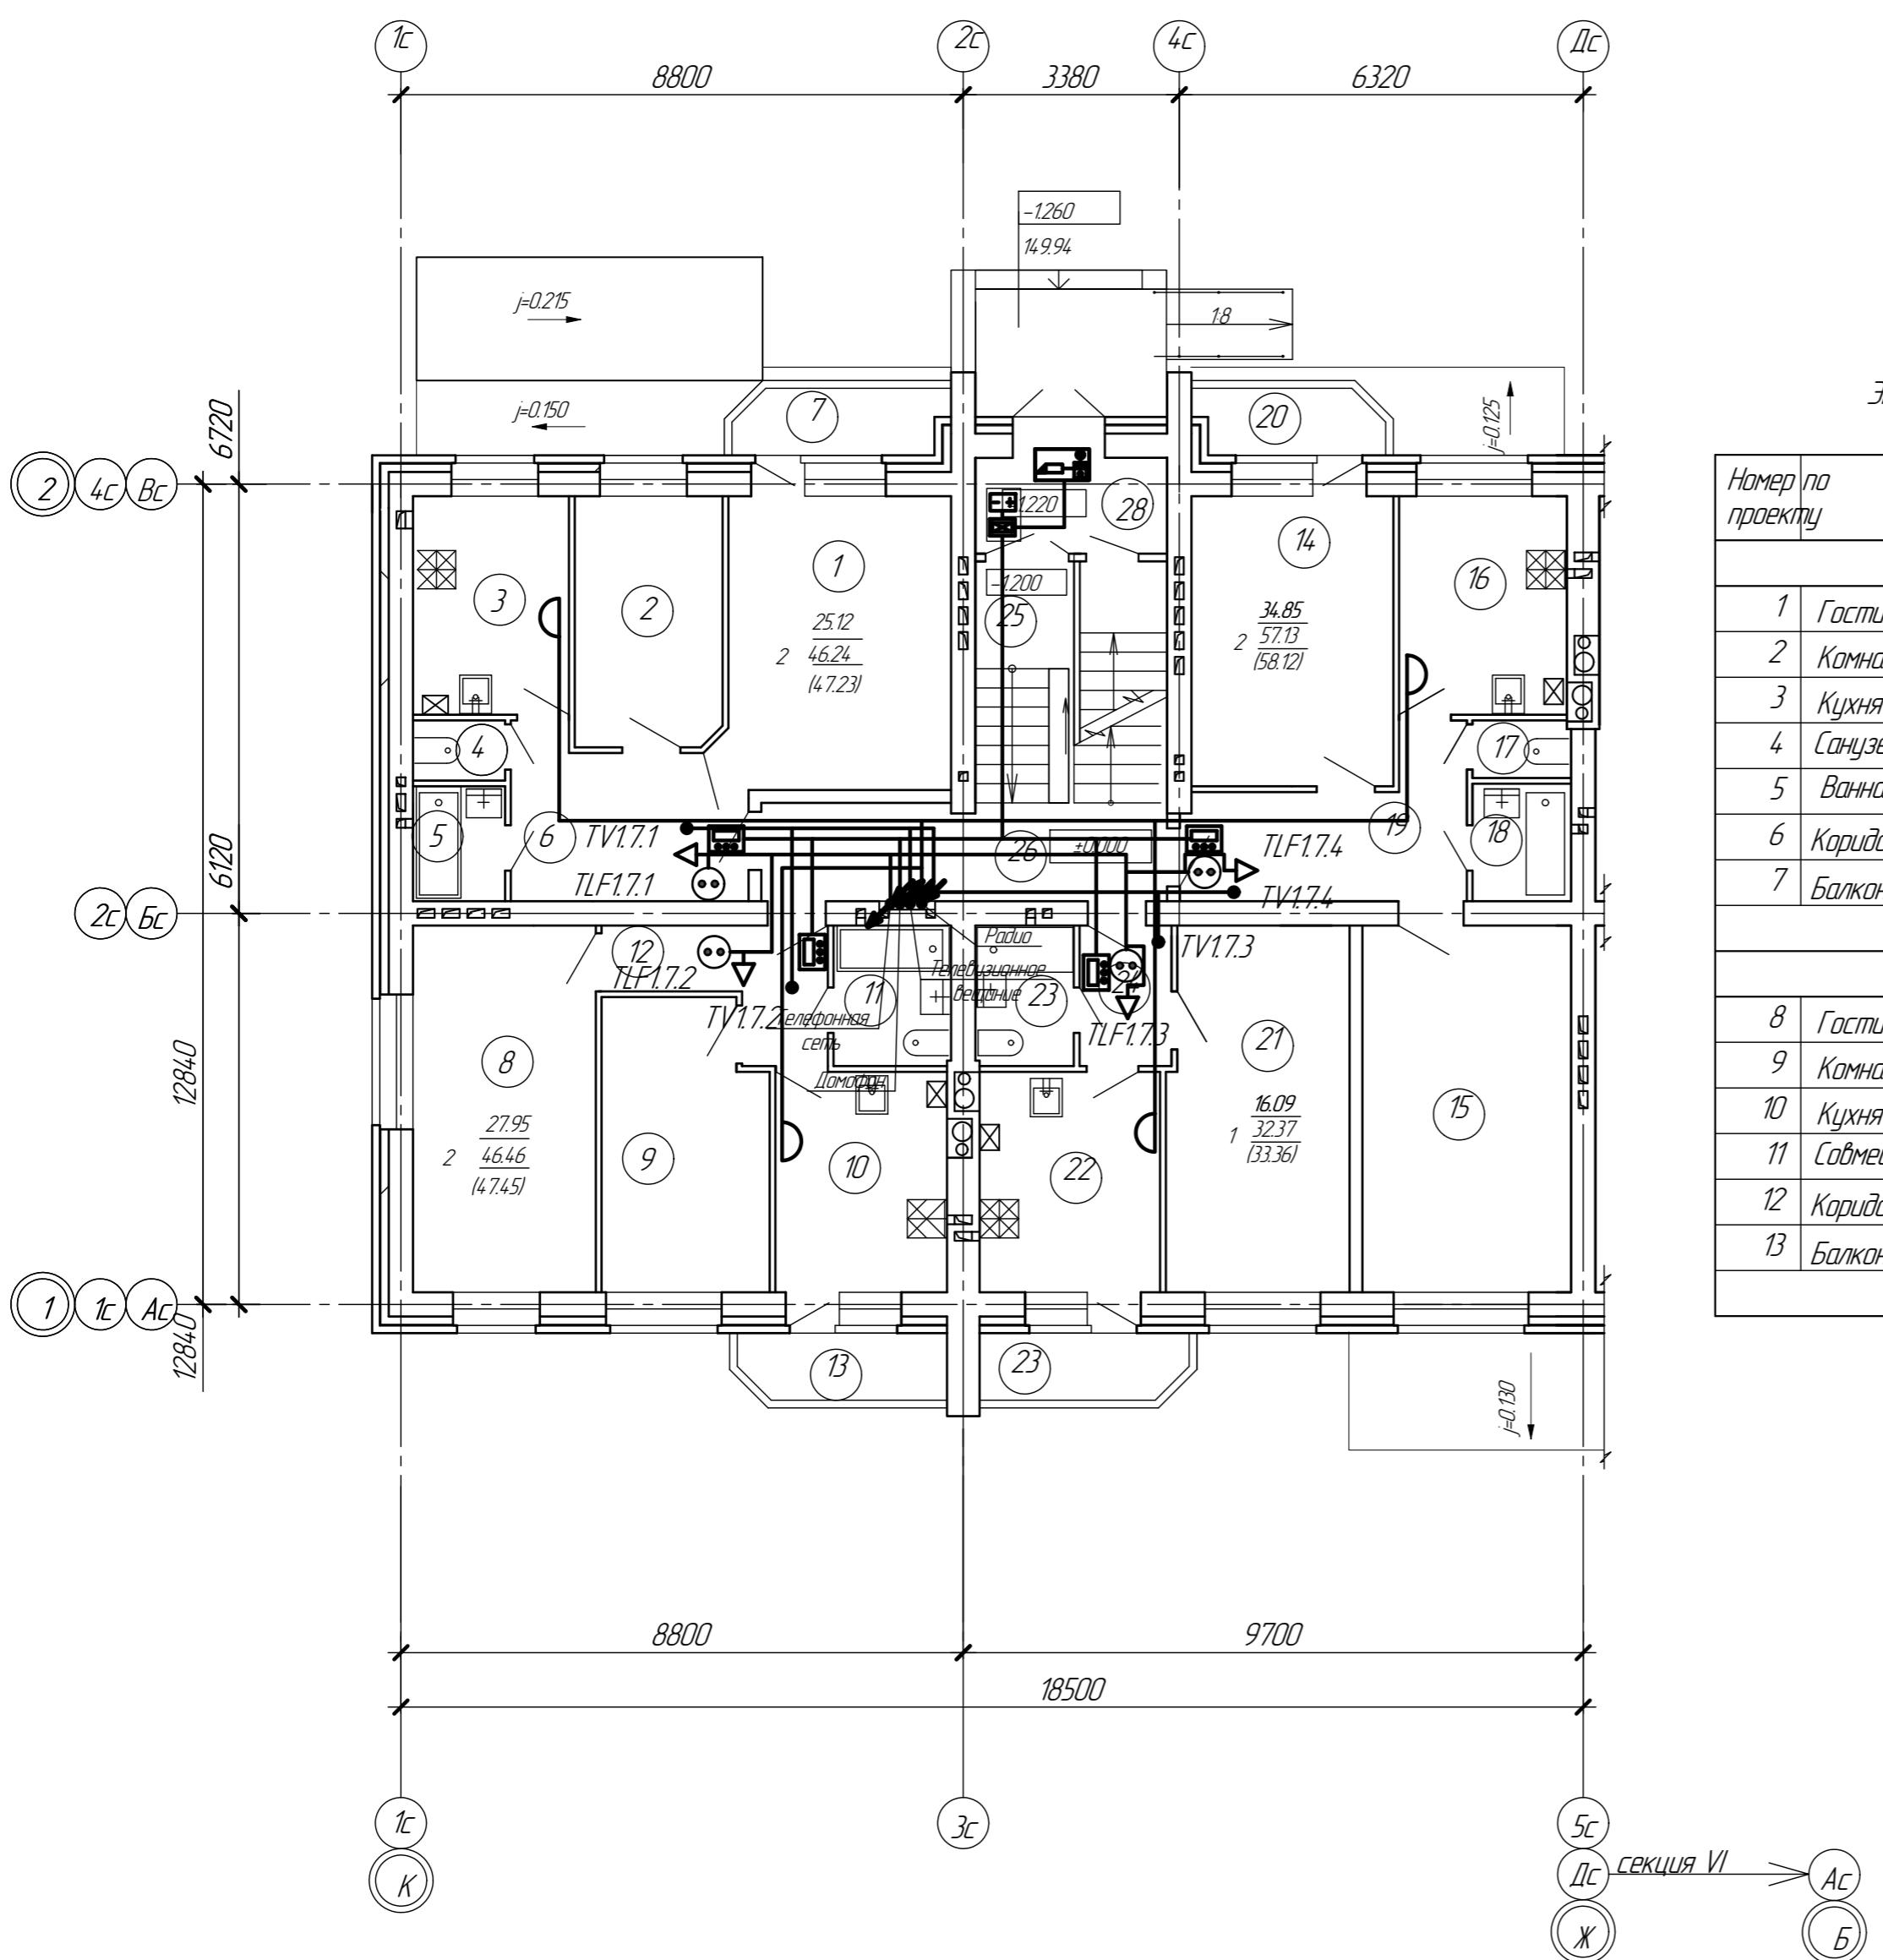

Экспликация помещений первого этажа секции 7

Номер по проекту	Наименование	Площадь м <sup>2</sup>	Прим.
<i>2-х комнатная квартира</i>			
1	Гостиная комната	16.08	
2	Комната	9.04	
3	Кухня	8.34	
4	Санузел	1.35	
5	Ванная комната	2.59	
6	Коридор	8.84	
7	Балкон	0.99	3.30
Всего:			47.23
<i>2-х комнатная квартира</i>			
8	Гостиная комната	16.41	
9	Комната	11.54	
10	Кухня	9.26	
11	Совмещенный санузел с ванной комнатой	4.04	
12	Коридор	5.21	
13	Балкон	0.99	3.30
Всего:			47.45
<i>1 комнатная квартира</i>			
21	Комната	16.09	
22	Кухня	9.74	
23	Совмещенный санузел с ванной комнатой	3.38	
24	Коридор	3.16	
25	Балкон	0.99	3.30
Всего:			33.36
<i>Общая площадь квартир в секции</i>			
<i>Общественная зона</i>			
26	Коридор лестничной клетки	5.95	
27	Лестничная клетка	9.32	
28	Тамбур	3.37	
Всего:			18.64
<i>Общая площадь помещений на эт. секц.</i>			


Экспликация помещений первого этажа секции 7 (продолжение)

Номер по проекту	Наименование	Площадь м <sup>2</sup>	Прим.
<i>2-х комнатная квартира</i>			
14	Гостиная комната	16.11	
15	Комната	18.74	
16	Кухня	9.19	
17	Санузел	1.38	
18	Ванная комната	2.83	
19	Коридор	8.88	
20	Балкон	0.99	3.30
Всего:			58.12
<i>1 комнатная квартира</i>			
21	Комната	16.09	
22	Кухня	9.74	
23	Совмещенный санузел с ванной комнатой	3.38	
24	Коридор	3.16	
25	Балкон	0.99	3.30
Всего:			33.36
<i>Общая площадь квартир в секции</i>			
<i>Общественная зона</i>			
26	Коридор лестничной клетки	5.95	
27	Лестничная клетка	9.32	
28	Тамбур	3.37	
Всего:			18.64
<i>Общая площадь помещений на эт. секц.</i>			

Смотрите план совместно с принципиальными схемами (листы 1-4).


27/15-1-ИОС5					
Многоквартирный жилой дом поз. 4, расположенный в жилом квартале центральной части г. Боброва в границах улиц: им Кирова, Комсомольская, Абдееева, Партизанской Коммуны Бобровского района Воронежской области					
1	-	Здм	24/17	Фактическое	03.17
Изм	Колич	Лист	№ блок	Год	Дата
Разраб	Шебцова	Илья		08.16	
Проверил	Бобров	Илья		08.16	
Н. контр.	Соловенко	Илья		08.16	
Жилой дом со встроеннымными нежилыми помещениями					
Стадия	Лист	Листов			
П	10				
План расположения оборудования сетей связи на 1 этаже. Секция 7					
ЗАО "Воронеж-автоматика"					

План 2 - 5го этажей Секция-1

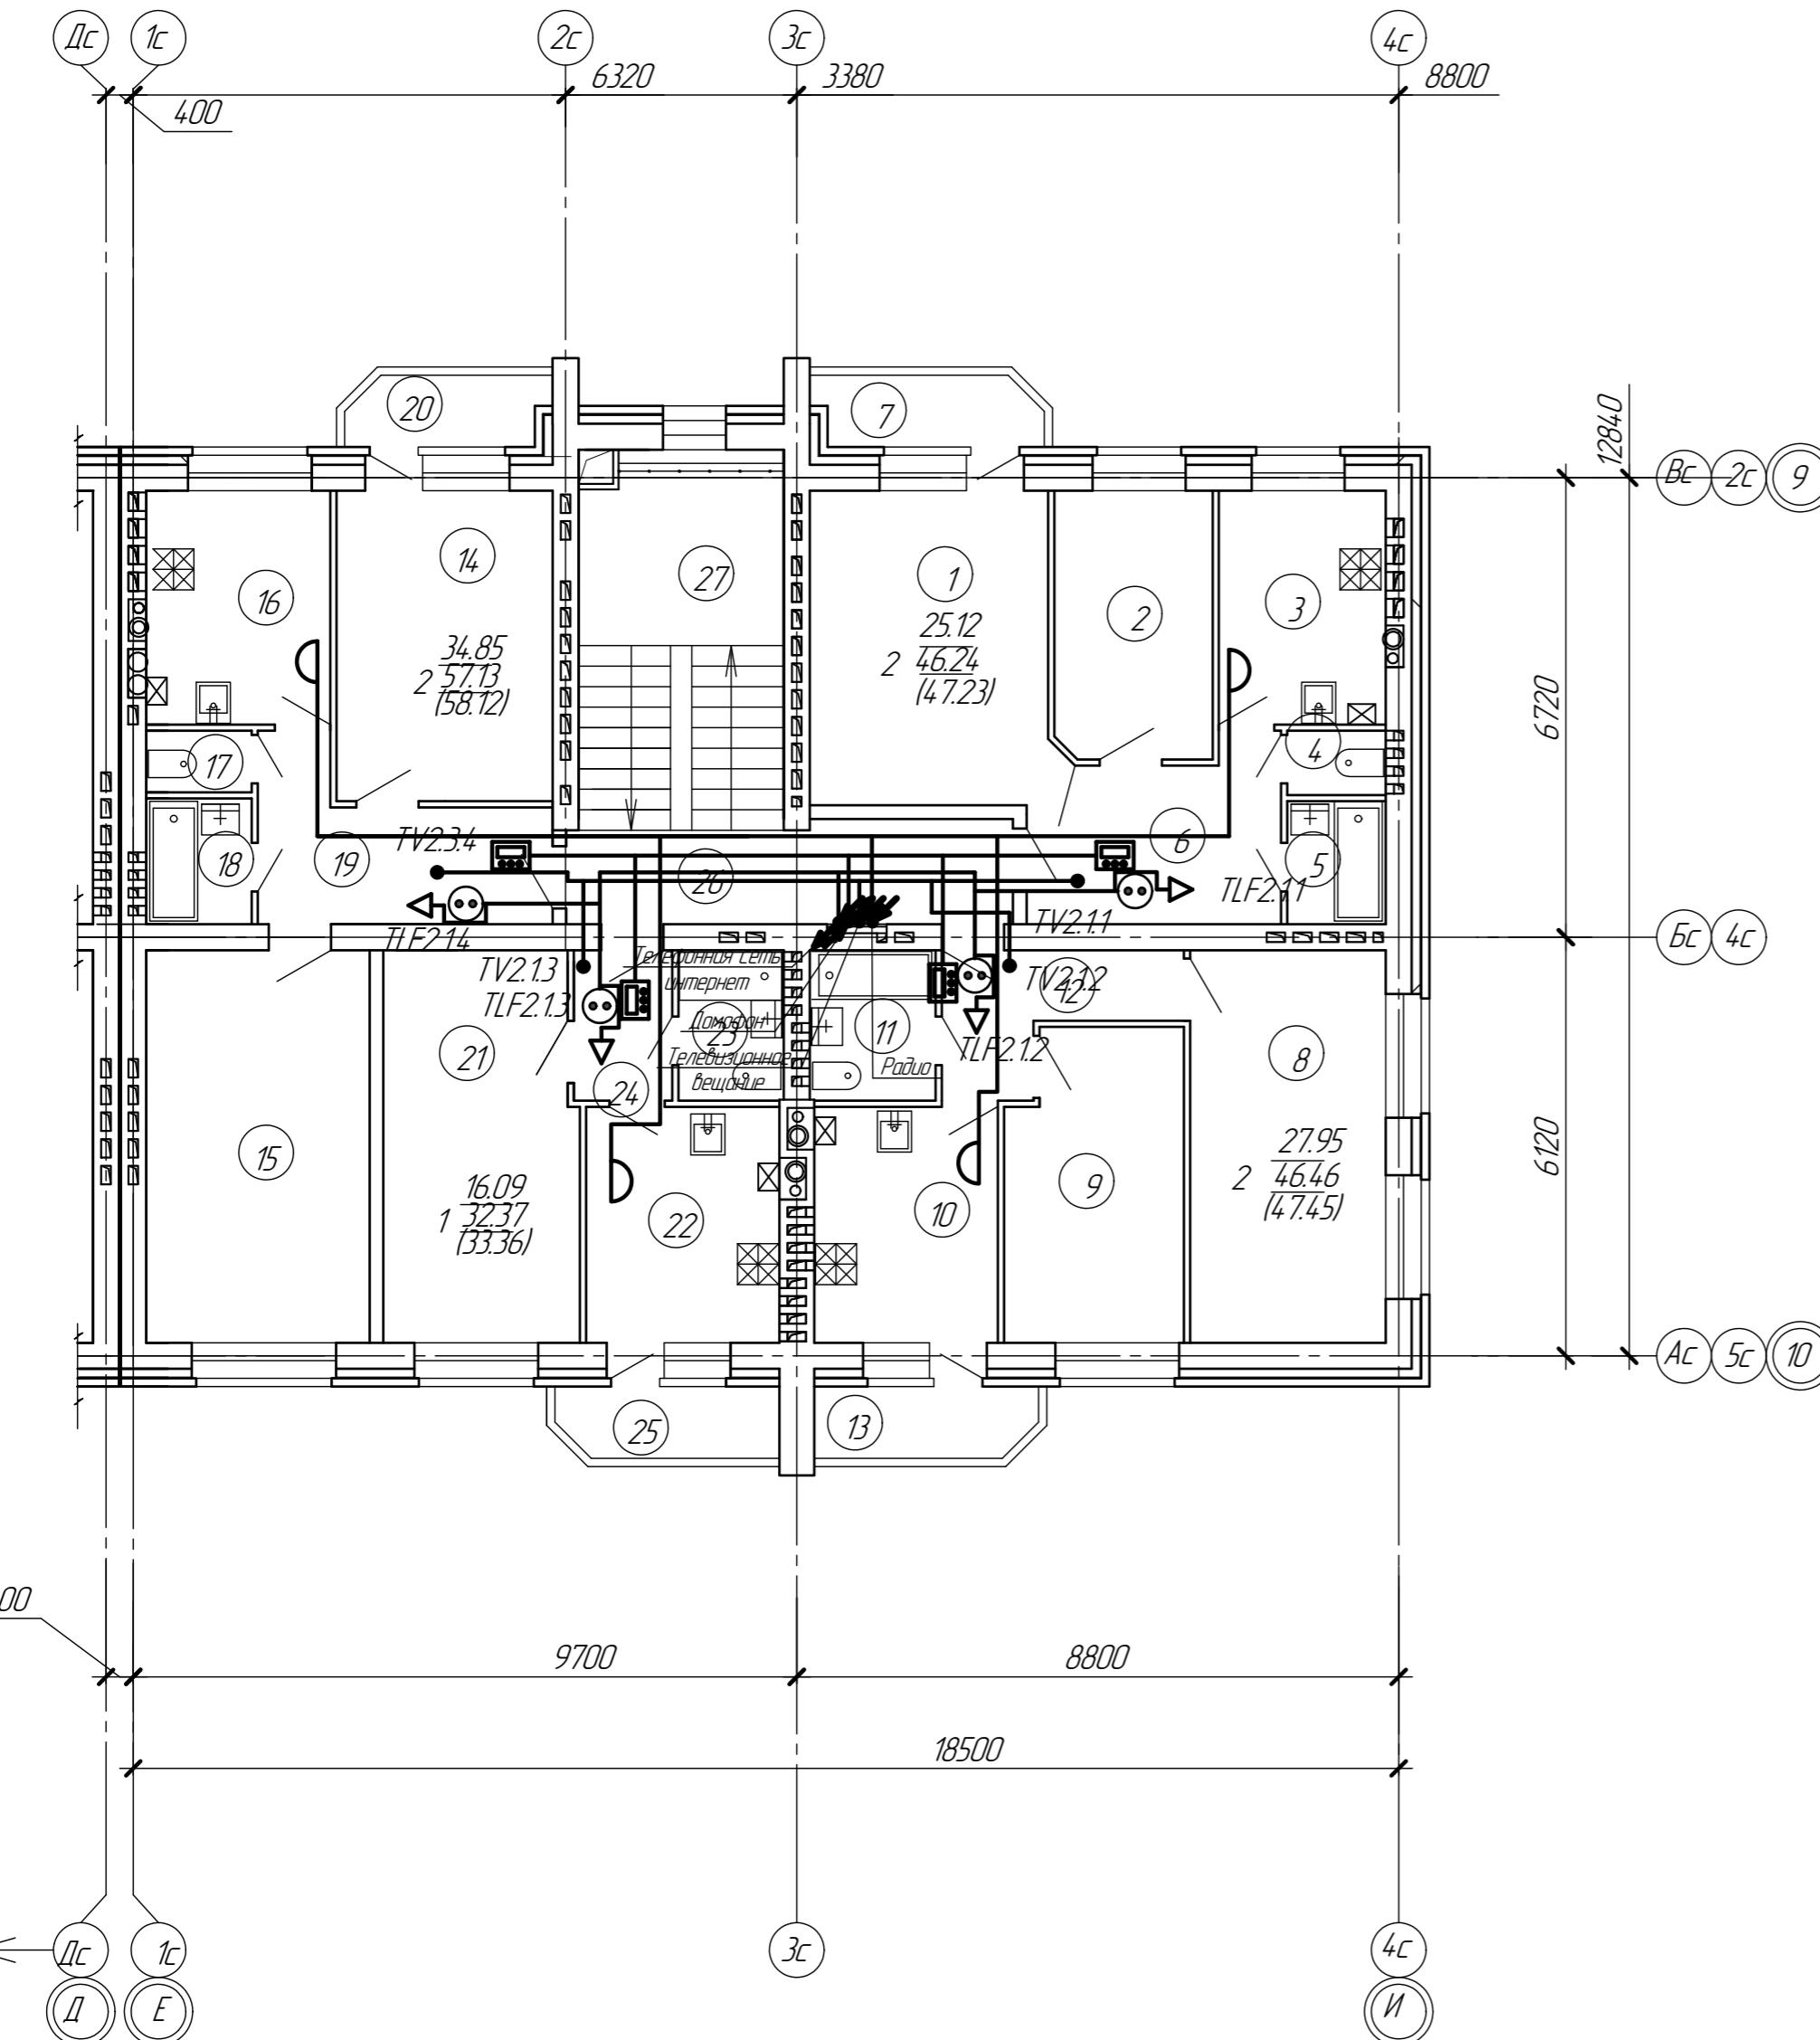

## Секция I-торцевая

*Смотри план совместно с принципиальными схемами (листы 1-4).*

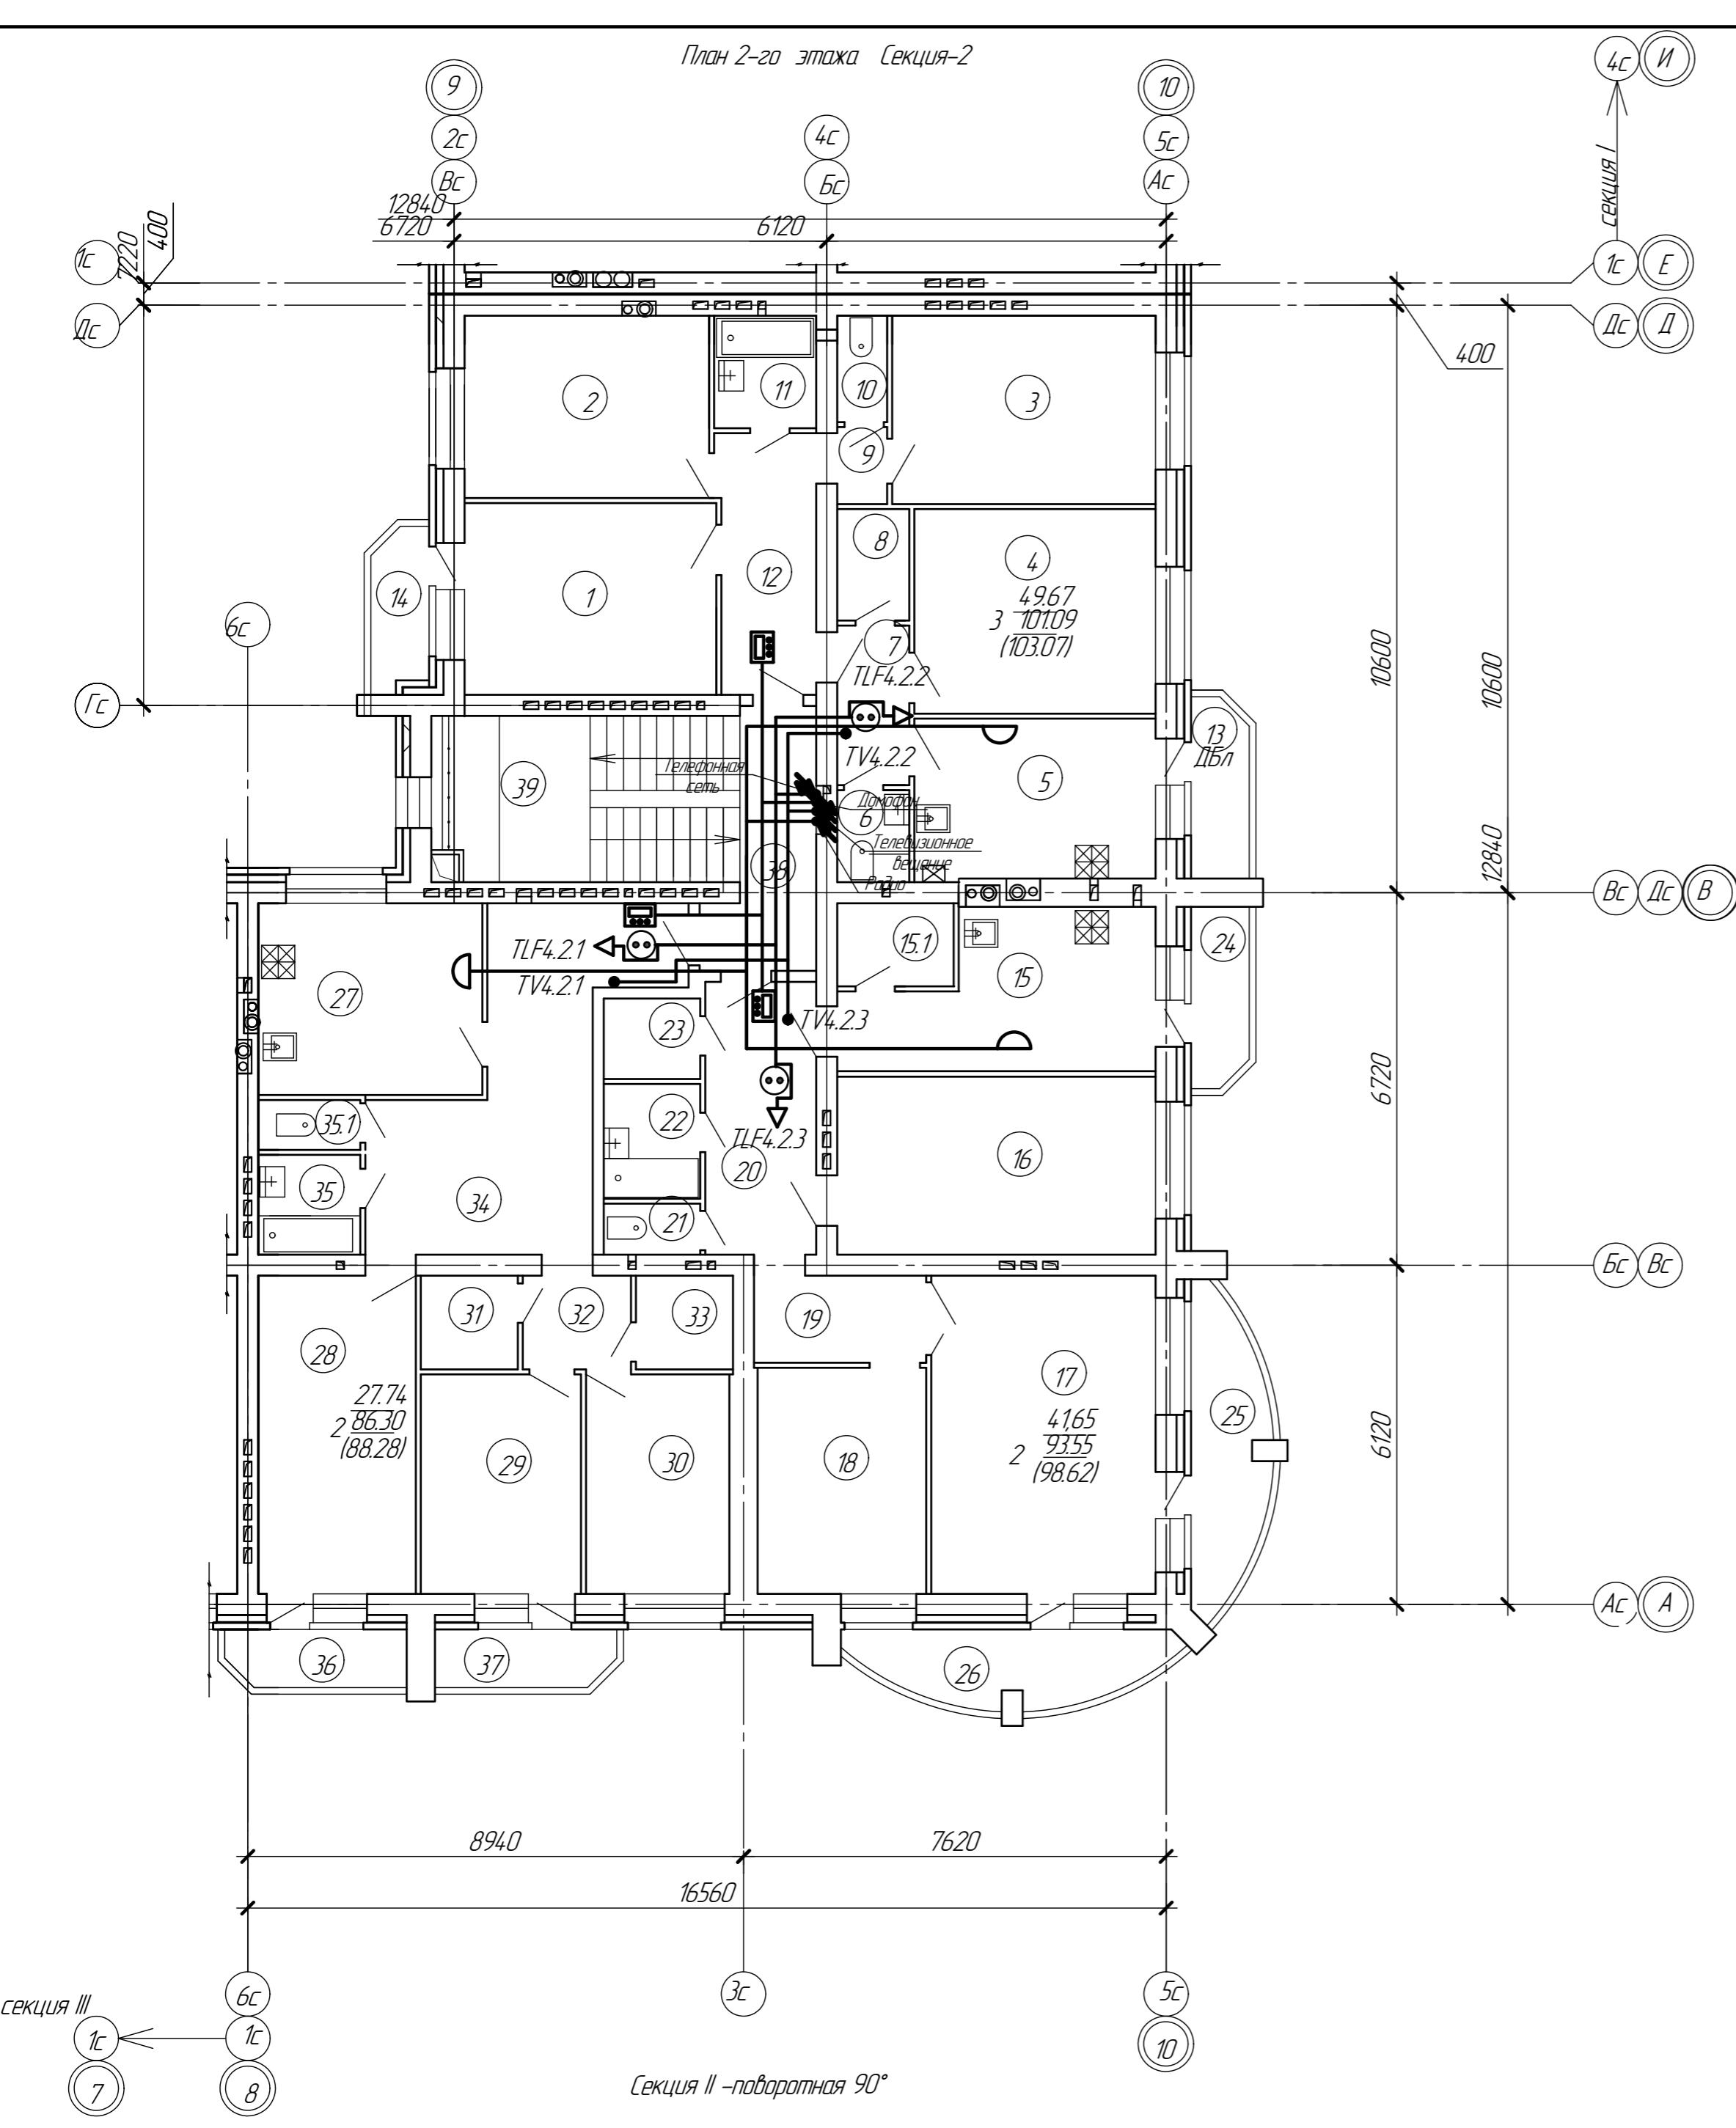

ция // -поворотная 90°

## *Экспликация помещений второго этажа секции 2*

## Экспликация помещений второго этажа секции 2 (продолжение)

Номер по проекту	Наименование	Площадь м <sup>2</sup>	Примечан
<i>3-х комнатная квартира</i>			
1	Комната	17.47	
2	Гардероб	14.50	
3	Комната	16.15	
4	Гостиная комната	16.05	
5	Кухня	12.83	
6	Санузел	2.15	
7	Коридор	3.74	
8	Кладовка	2.61	
9	Коридор	1.25	
10	Санузел	1.72	
11	Ванная комната	3.73	
12	Коридор	8.89	
13	Балкон	0.99	3.30
14	Балкон	0.99	3.30
	<i>Всего:</i>	<i>103.07</i>	

Номер по проекту	Наименование	Площадь м <sup>2</sup>	Примечание
<i>2-х комнатная квартира</i>			
15	Кухня	13.67	
15.1	Кладовая	3.15	
16	Комната	18.42	
17	Гостиная комната	23.23	
18	Гардероб	12.65	
19	Коридор	4.87	
20	Коридор	9.84	
21	Санузел	1.60	
22	Ванная комната	3.60	
23	Кладовка	2.52	
24	Балкон	0.99	3.30
25	Балкон	2.04	6.80
26	Балкон	2.04	6.80
	Всего:	98.62	


2-х комнатная квартира			
27	Кухня	13.37	
28	Гостиная комната	16.30	
29	Комната	11.44	
30	Гардероб	10.23	
31	Кладовка	2.95	
32	Коридор	3.29	
33	Кладовая	2.95	
34	Коридор	20.81	
35	Ванная	3.31	
35.1	Туалет	1.65	
36	Балкон	0.99	3.30
37	Балкон	0.99	3.30
Всего:		88.28	

Общая площадь квартир в секции

Общественная зона			
38	Коридор лестничной клетки	6.08	
39	Лестничная клетка	12.65	
	Всего:	18.73	
Общая площадь помещ.на эт. секц.		308.70	


						27/15-1-ИОС5		
						Многоквартирный жилой дом поз. 4, расположенный в жилом квартале центральной части г. Боброва в границах улиц: им.Кирова, Комсомольская, Авдеева, Парижской Коммуны Бобровского района Воронежской области		
<i>Изм.</i>	<i>Колч.</i>	<i>Лист</i>	<i>№док.</i>	<i>Подп.</i>	<i>Дата</i>			
<i>Разраб.</i>	Шевцова	Шевч	08.16	Жилой дом со встроенными нежилыми помещениями		<i>Стадия</i>	<i>Лист</i>	<i>Листов</i>
<i>Проверил</i>	Бобров		08.16			П	12	
<i>Н. контр.</i>	Солопенко		08.16					
				План расположения оборудования сетей связи на 2 этаже. Секция 2		ЗАО "Воронеж-автоматика"		

План 3 - 5-го этажа Секция-2

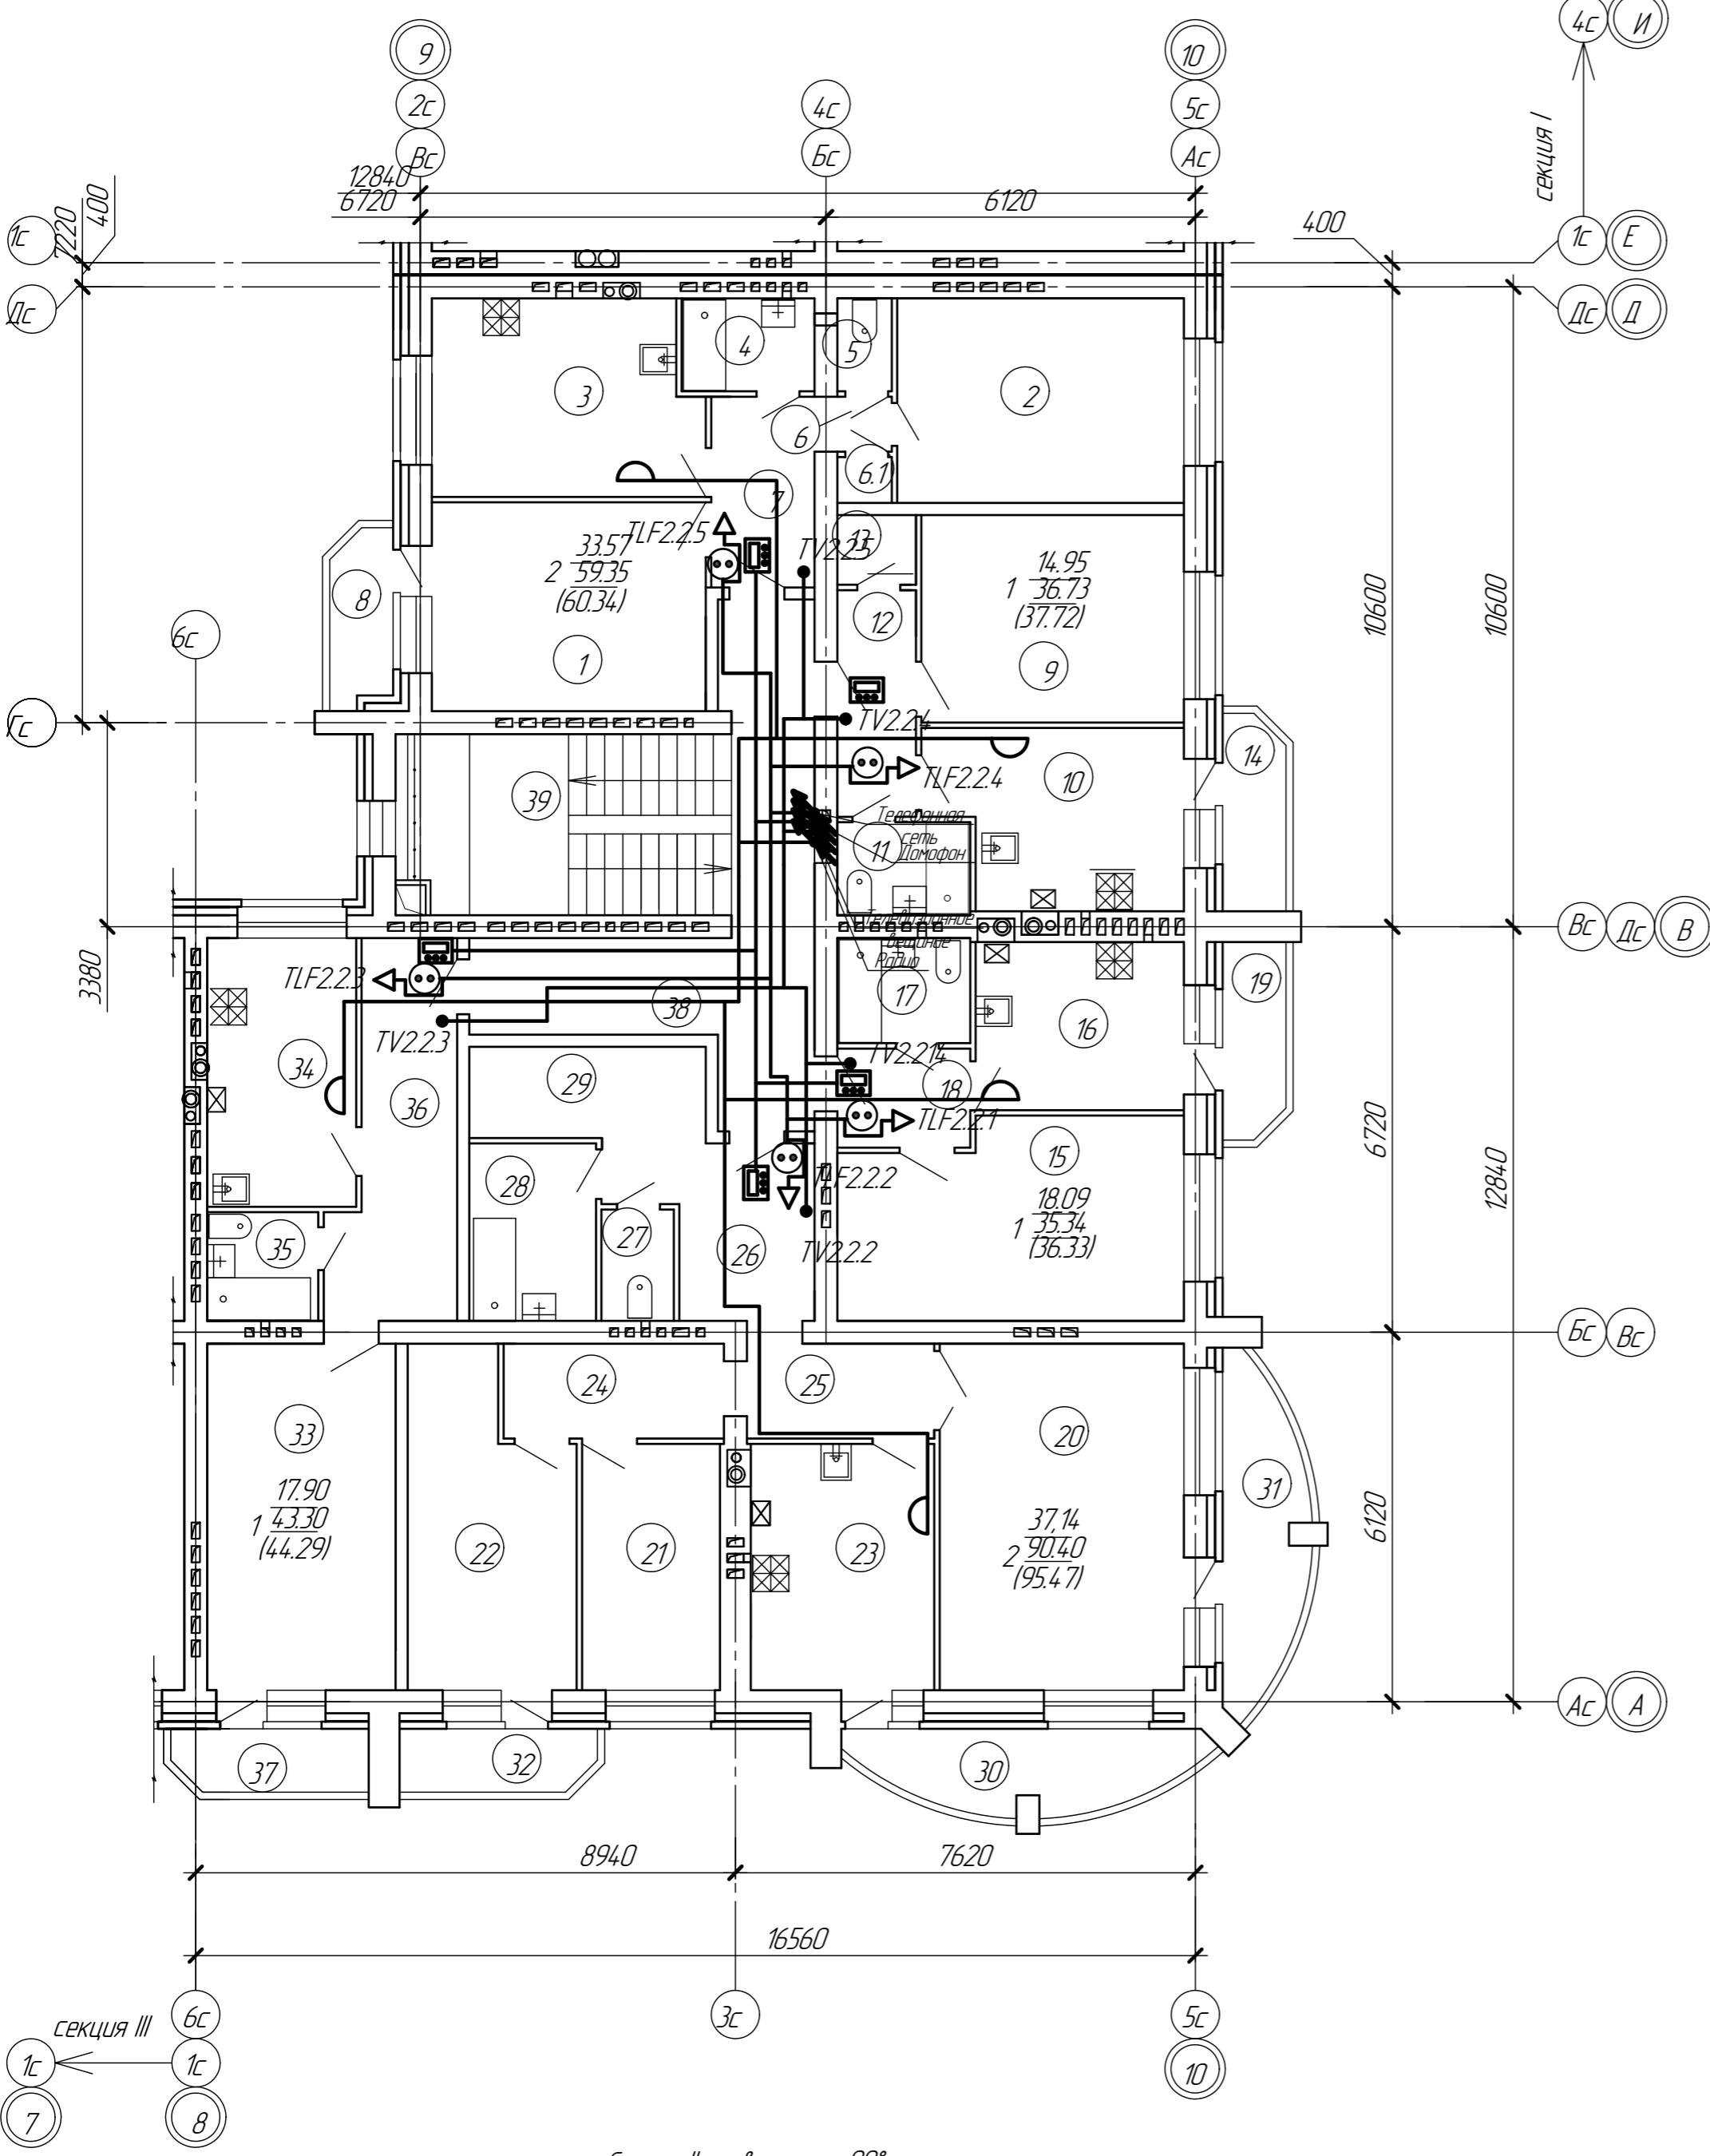

Согласовано

Инв. № подл. Год. и дата Взам. инв. №

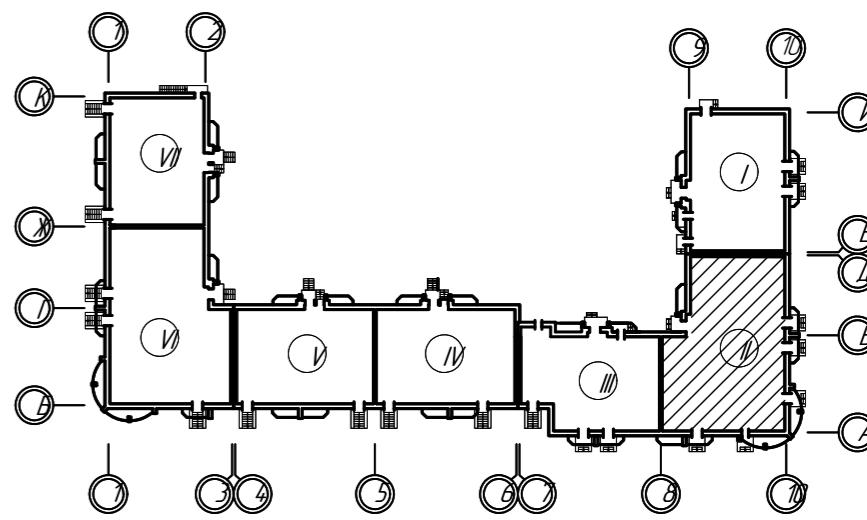

Экспликация помещений 3-5-го этажа секции 2



Номер по проекту	Наименование	Площадь м <sup>2</sup>	Примечание
<b>2-х комнатная квартира</b>			
1	Гостинная комната	17.47	
2	Комната	16.10	
3	Кухня	14.13	
4	Ванная комната	3.38	
5	Санузел	1.38	
6	Коридор	0.81	
6.1	Кладовка	0.68	
7	Коридор	5.40	
8	Балкон	0.99	3.30
Всего		60.34	
<b>1 комнатная квартира</b>			
9	Комната	14.95	
10	Кухня	12.02	
11	Санузел совмещенный	3.38	
12	Коридор	4.88	
13	Кладовка	1.50	
14	Балкон	0.99	3.30
Всего		37.72	
<b>1 комнатная квартира</b>			
15	Комната	18.09	
16	Кухня	9.83	
17	Санузел совмещенный	3.82	
18	Коридор	3.60	
19	Балкон	0.99	3.30
Всего		36.33	

Номер по проекту	Наименование	Площадь м <sup>2</sup>	Примечание
<b>2 комнатная квартира</b>			
20	Гостиная комната	23.23	
21	Гардероб	9.32	
22	Комната	13.91	
23	Кухня	12.65	
24	Коридор	5.73	
25	Коридор	4.87	
26	Коридор	8.02	
27	Санузел	2.21	
28	Ванная комната	6.17	
29	Открытая гардеробная	4.29	
30	Балкон	204	6.80
31	Балкон	204	6.80
32	Балкон	0.99	3.30
Всего		95.47	
<b>1 комнатная квартира</b>			
33	Комната	17.90	
34	Кухня	10.97	
35	Санузел совмещенный	3.31	
36	Коридор	11.12	
37	Балкон	0.99	3.30
Всего		44.29	
<b>Общая площадь квартир в секции</b>			
<b>Общественная зона</b>			
38	Коридор лестничной клетки	17.74	
39	Лестничная клетка	12.65	
Всего		30.39	
<b>Общая площадь помещений эт. секц.</b>			
304.54			

Смотри план совместно с принципиальными схемами (листы 1-4).

27/15-1-ИОС5					
Многоквартирный жилой дом поз. 4, расположенный в жилом квартале центральной части г. Бобров в границах улиц: им.Кирова, Комсомольская, Абдееева, Парижской Коммуны бобровского района Воронежской области					
Изм.	Колич.	Лист №	Файл	Годп.	Дато
Разраб.	Шевцов А.	Лист 1	Лист 1	08.16	
Проверил	Бобров			08.16	
Н. контр.	Соловенко			08.16	
Жилой дом со встроеннымми нежилыми помещениями					
Стадия	Лист	Листов			
П	13				
План расположения оборудования сетей связи на 3-5 этаже. Секция 2					
ЗАО "Воронеж-автоматика"					

План 2 - 5го этажей

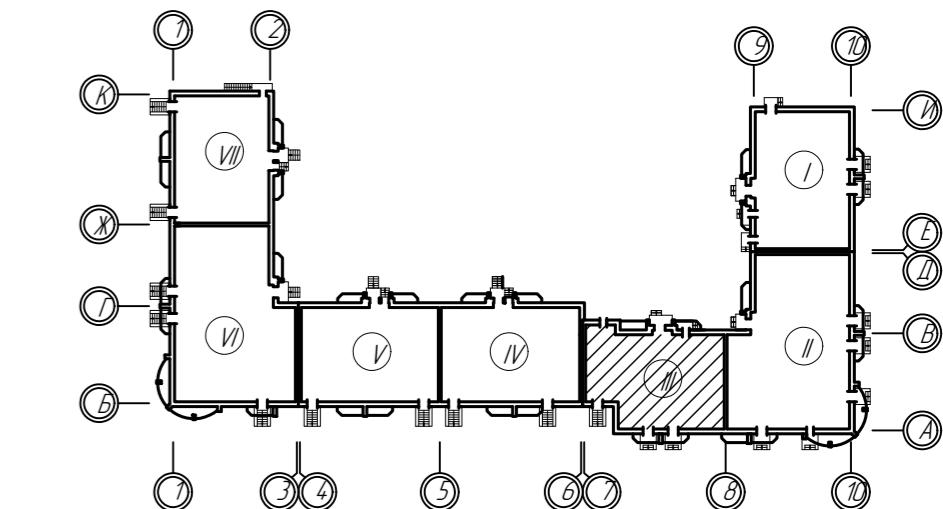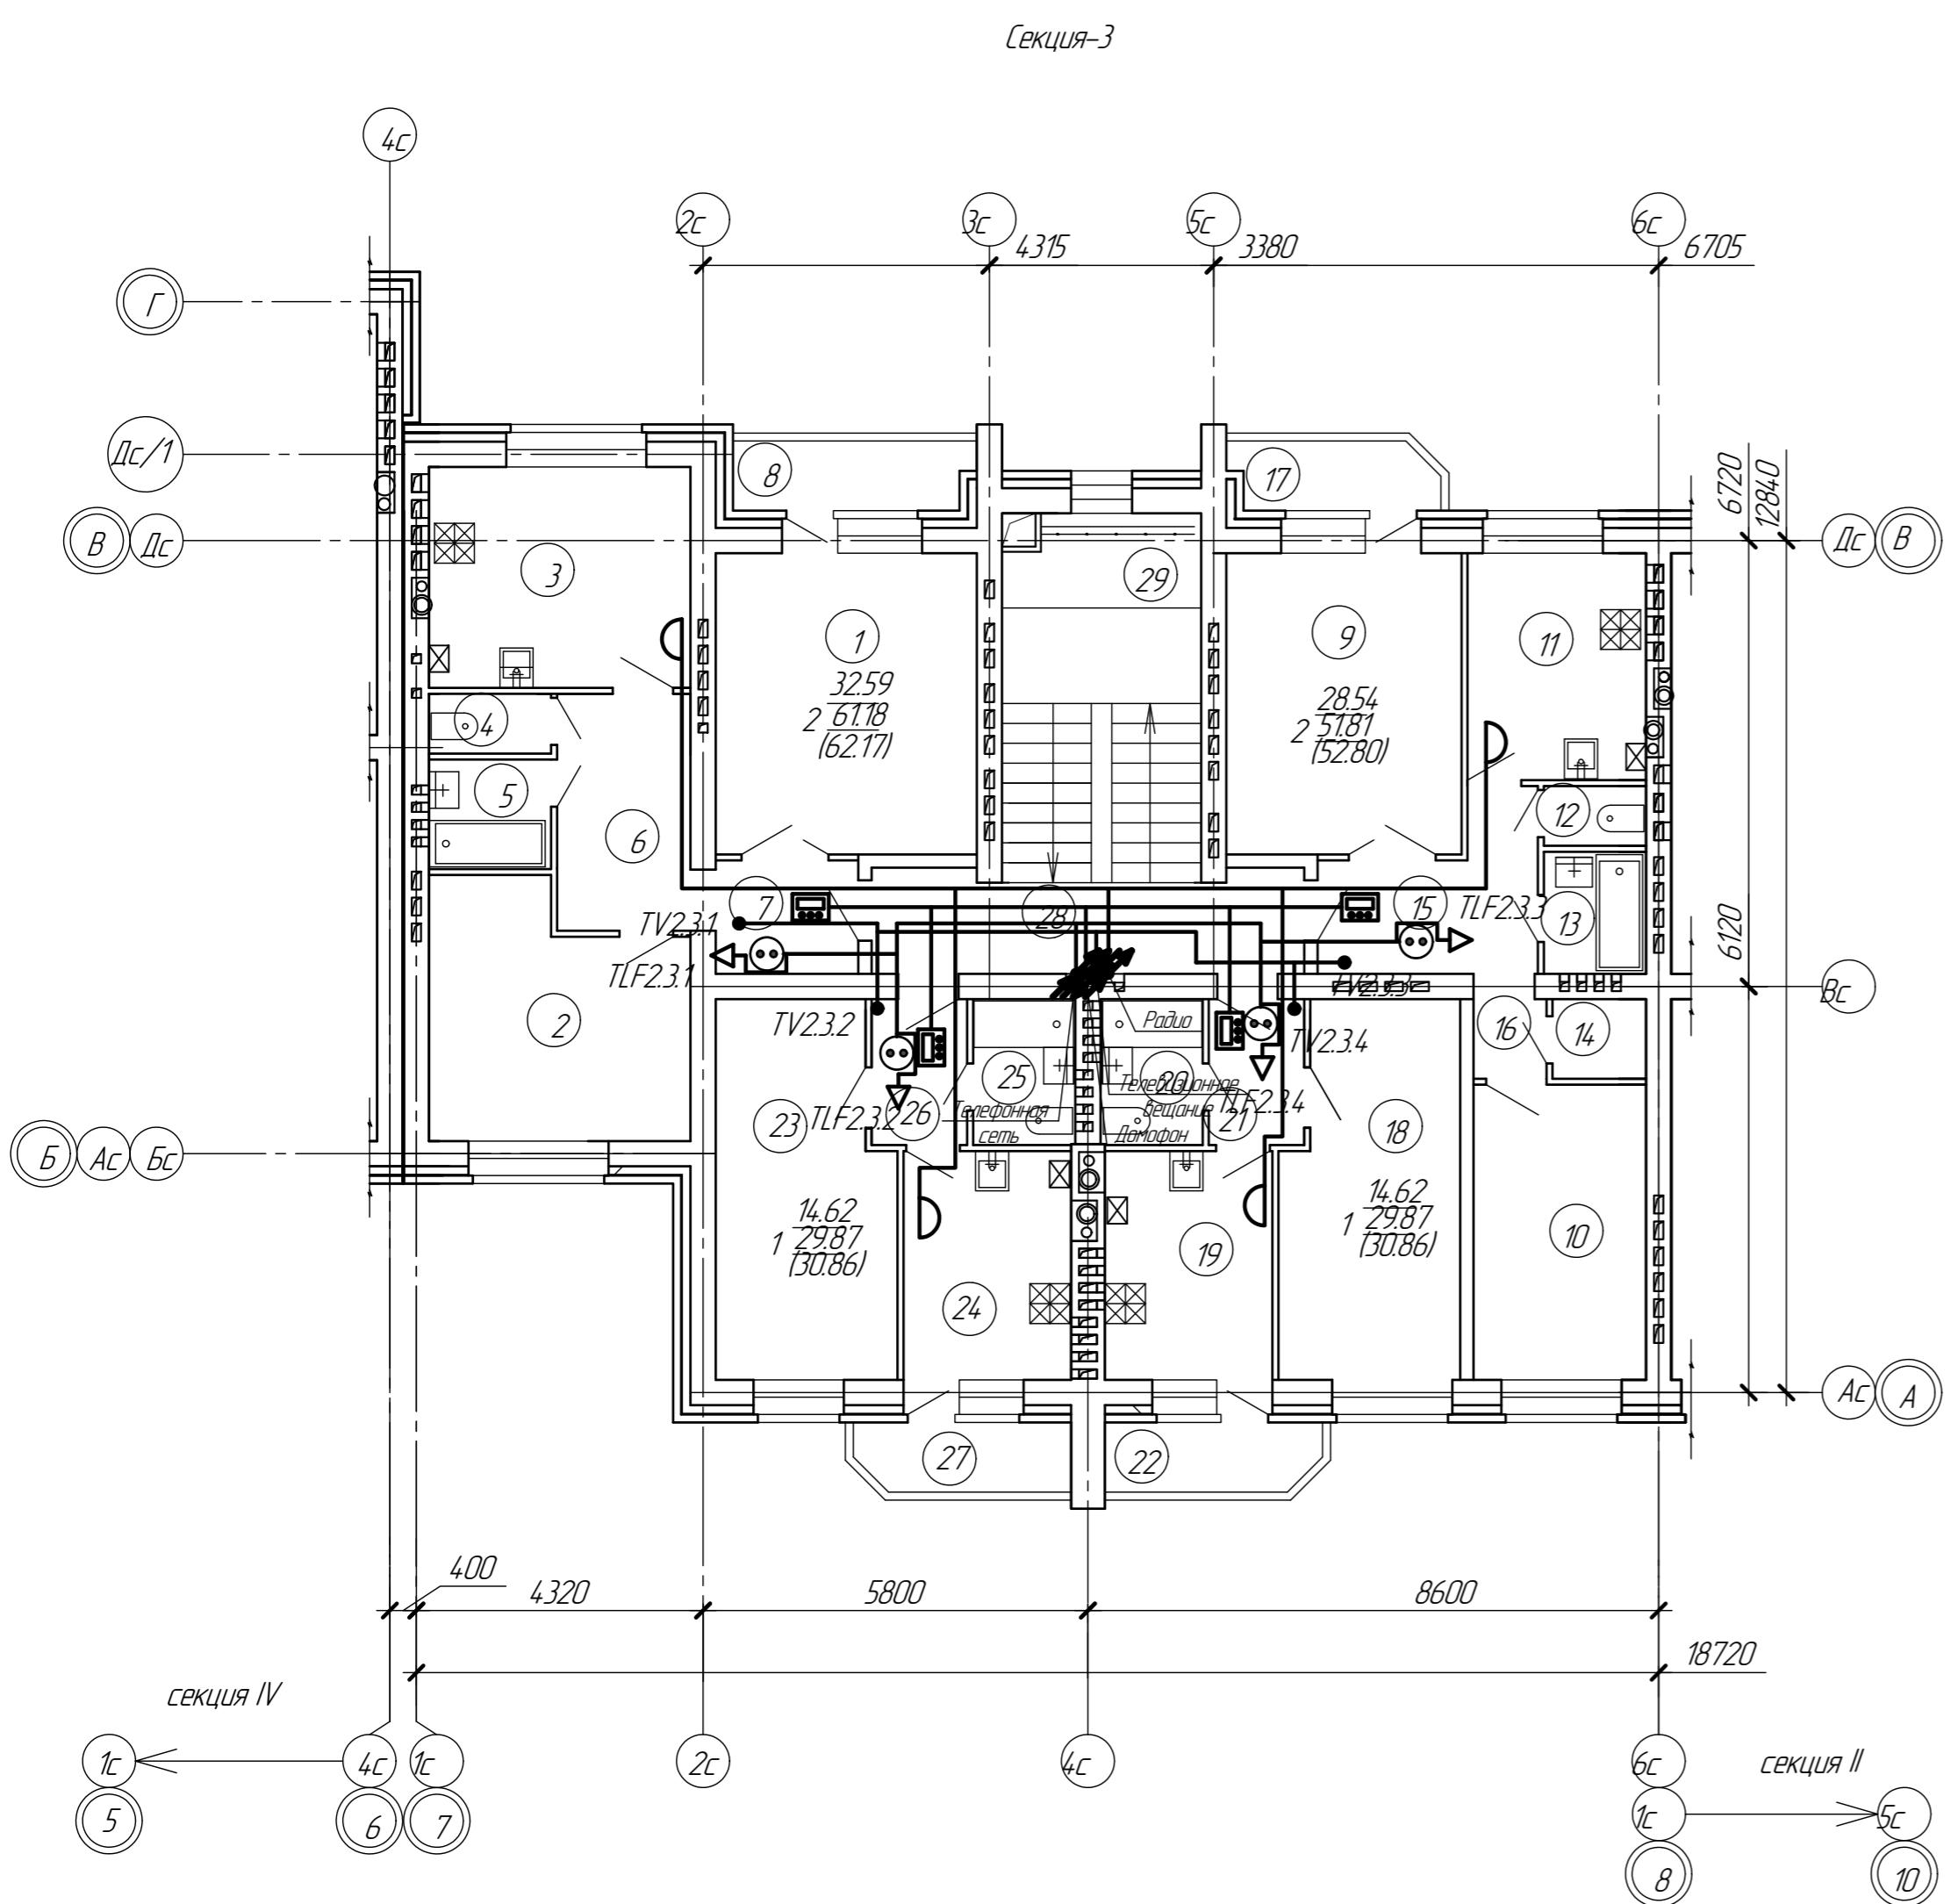

Экспликация помещений типового этажа секции 3

Номер по проекту	Наименование	Площадь м <sup>2</sup>	Примечание
<b>2-х комнатная квартира</b>			
1	Гостиная комната	18.75	
2	Комната	13.84	
3	Кухня	13.12	
4	Санузел	1.65	
5	Ванная комната	3.03	
6	Коридор	7.17	
7	Коридор	3.67	
8	Балкон	0.99	3.90
Всего:		62.17	
<b>2-х комнатная квартира</b>			
9	Гостиная комната	16.97	
10	Комната	11.57	
11	Кухня	9.19	
12	Санузел	1.38	
13	Ванная комната	2.83	
14	Кладовка	1.69	
15	Коридор	6.86	
16	Коридор	1.32	
17	Балкон	0.99	3.30
Всего:		52.80	

Экспликация помещений типового этажа секции 3 (продолжение)


Номер по проекту	Наименование	Площадь м <sup>2</sup>	Примечание
<b>1 комнатная квартира</b>			
18	Комната	14.62	
19	Кухня	8.71	
20	Собмешенный санузел с ванной комнатой	3.38	
21	Коридор	3.16	
22	Балкон	0.99	3.30
Всего:		30.86	
<b>1 комнатная квартира</b>			
23	Комната	14.62	
24	Кухня	8.71	
25	Собмешенный санузел с ванной комнатой	3.38	
26	Коридор	3.16	
27	Балкон	0.99	3.30
Всего:		30.86	
<b>Общая площадь квартир в секции</b>			
<b>Общественная зона</b>			
28	Коридор лестничной клетки	8.42	
29	Лестничная клетка	12.65	
Всего:		21.07	
<b>Общая площадь помещений эт. секц.</b>			

Смотрите план совместно с принципиальными схемами (листы 1-4).

27/15-1-ИОС5					
Многоквартирный жилой дом поз. 4, расположенный в жилом квартале центральной части г. Боброва в границах улиц: им Кирова, Комсомольская, Абдееева, Партизанской Коммуны Бобровского района Воронежской области					
Изм.	Колич.	Лист №	Файл	Дата	
Разраб.	Шевцов А.	08.16			
Проверил	Бобров	08.16			
Н. контр.	Соловенко	08.16			
Жилой дом со встроеннымми нежилыми помещениями					
Стадия	Лист	Листов			
П	14				
План расположения оборудования сетей связи на 2-5 этаже. Секция 3					
ЗАО "Воронеж-автоматика"					

План 2-5го этажей

Секция-4

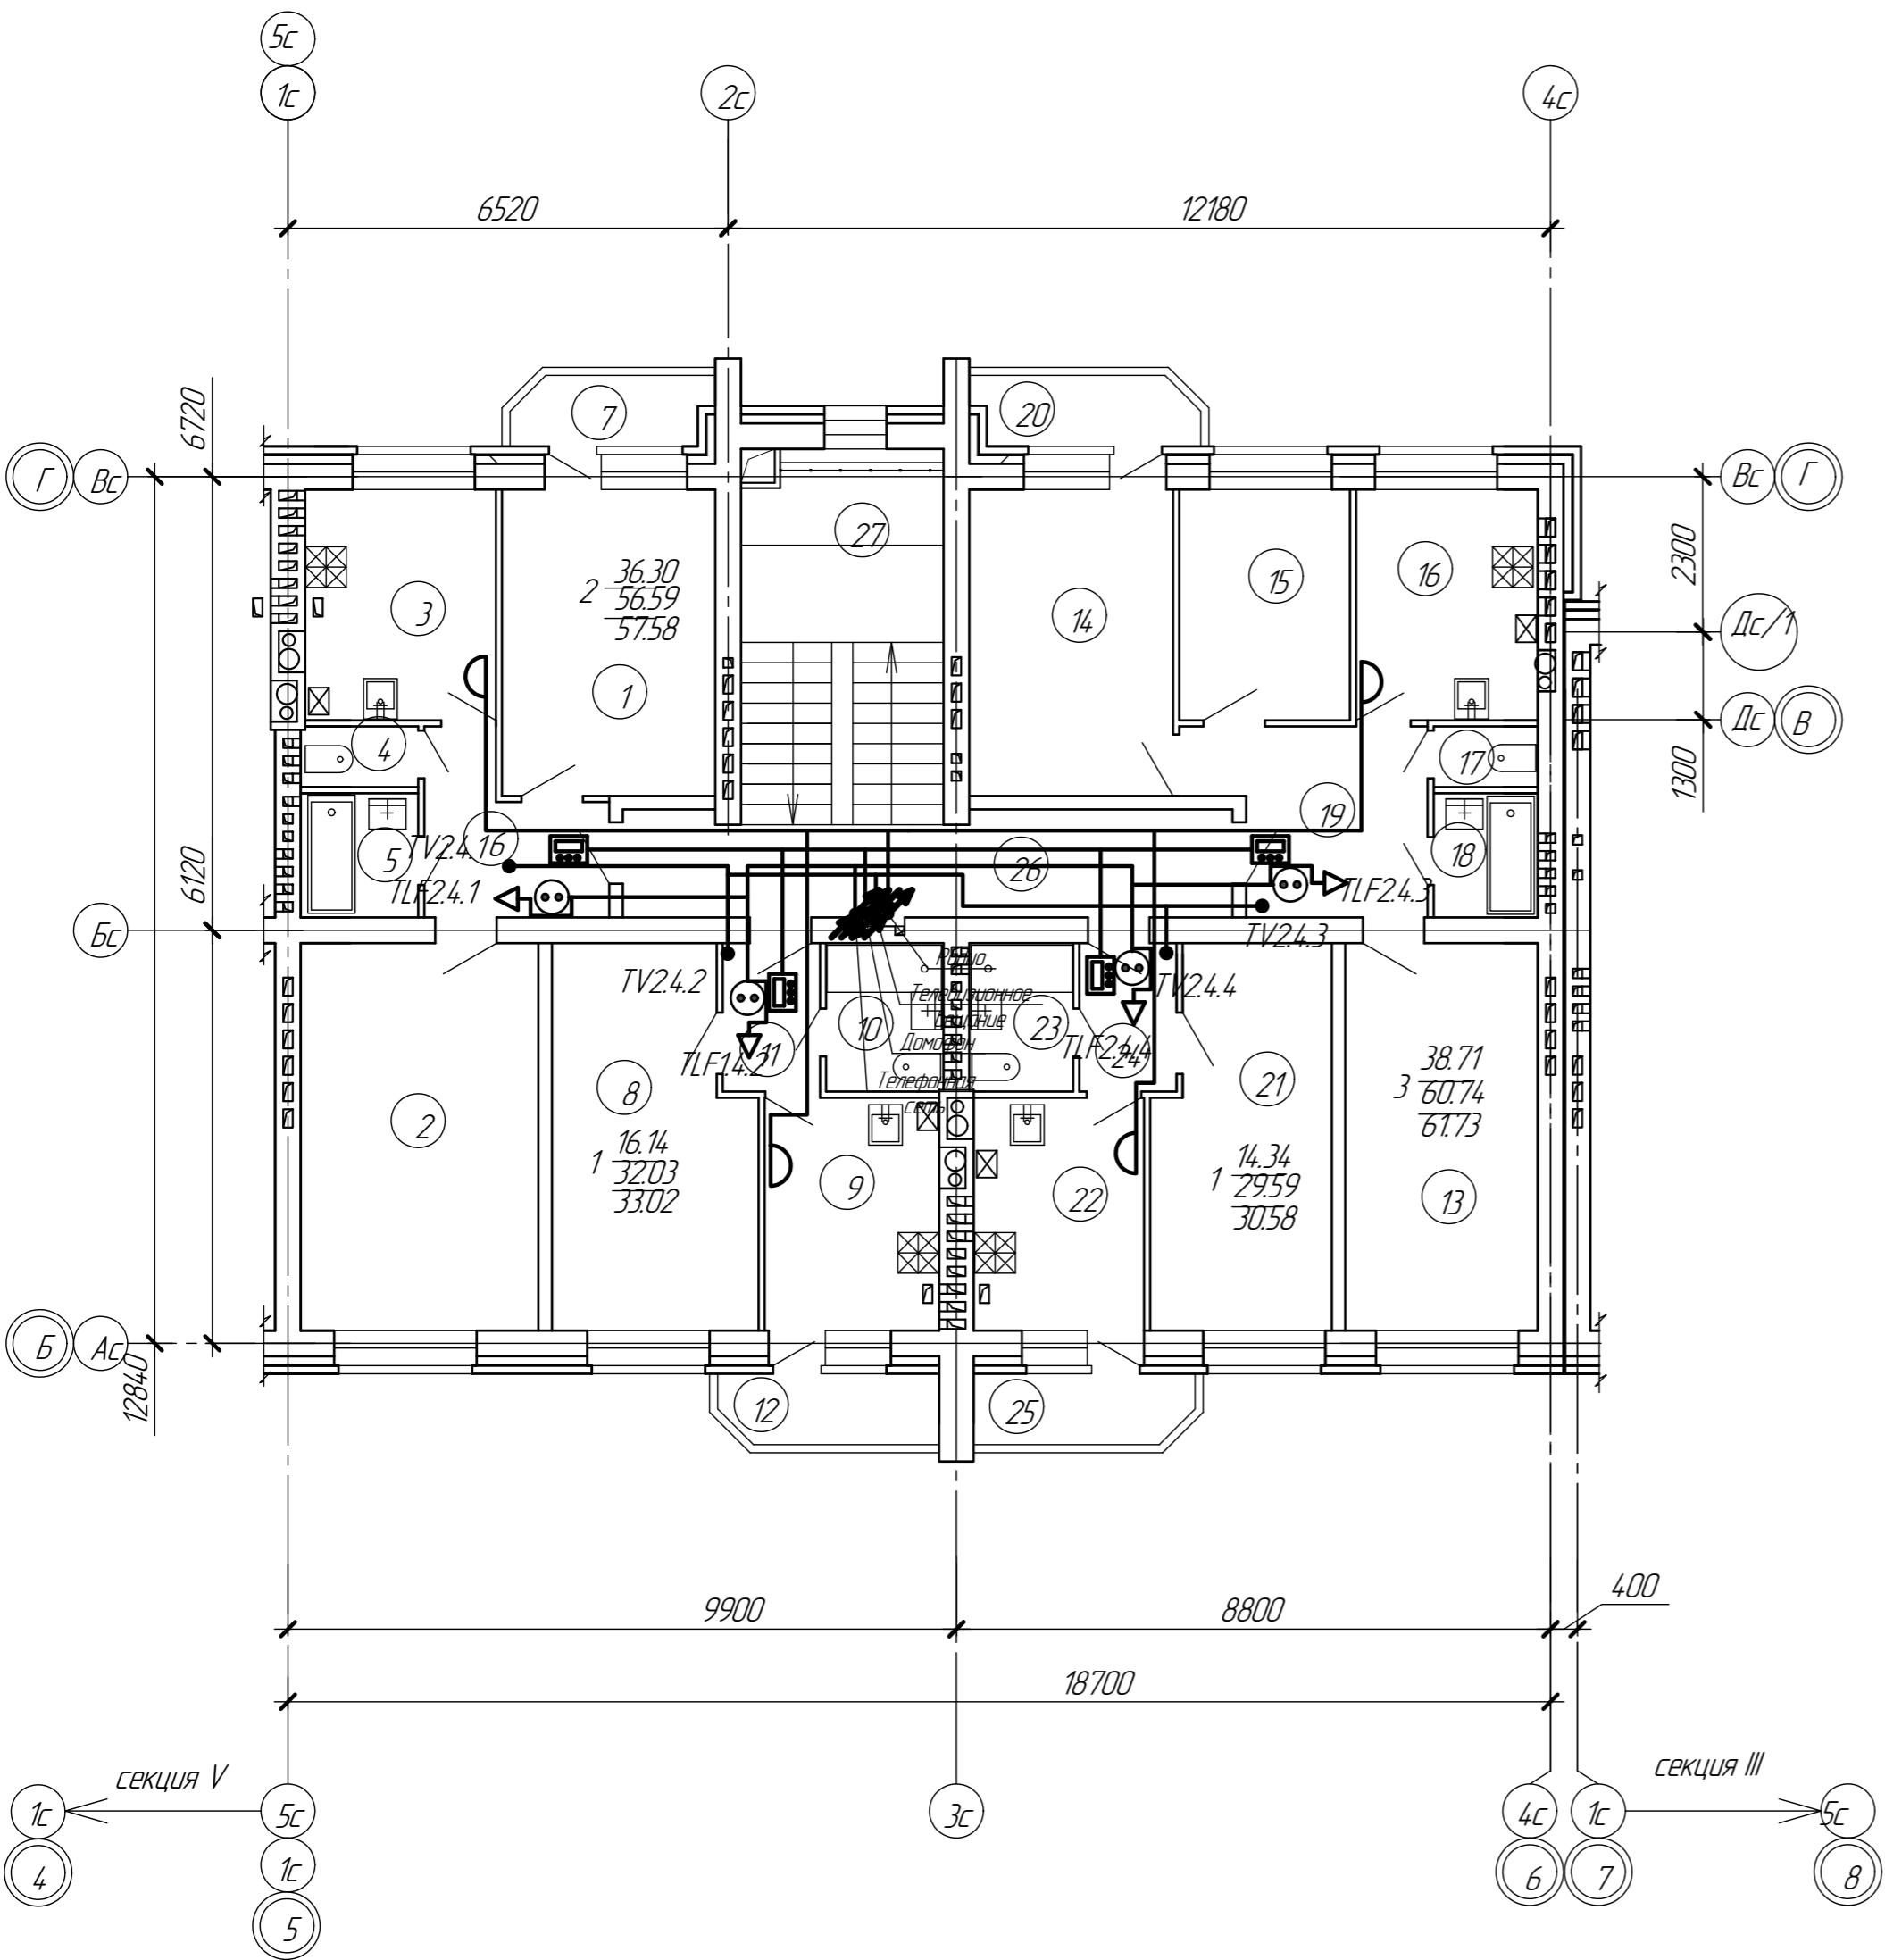

Секция IV - рядовая

Сообщество

Нр. п/п подл.	Парк. и дата	Взам. инф. №
---------------	--------------	--------------

Секция-4

Экспликация помещений типового этажа секции 4

Номер по проекту	Наименование	Площадь м <sup>2</sup>	Примечание
<b>2-х комнатная квартира</b>			
1	Гостиная комната	16.10	
2	Комната	20.20	
3	Кухня	9.66	
4	Санузел	1.56	
5	Ванная комната	3.20	
6	Коридор	5.87	
7	Балкон	0.99	3.30
Всего:			57.58
<b>1 комнатная квартира</b>			
8	Комната	16.14	
9	Кухня	8.91	
10	Собираемый санузел с ванной комнатой	3.82	
11	Коридор	3.16	
12	Балкон	0.99	3.30
Всего:			33.02


Экспликация помещений типового этажа секции 4 (продолжение)

Номер по проекту	Наименование	Площадь м <sup>2</sup>	Примечание
<b>3-х комнатная квартира</b>			
13	Гостиная комната	16.35	
14	Комната	13.71	
15	Комната	8.65	
16	Кухня	9.19	
17	Санузел	1.38	
18	Ванная комната	2.83	
19	Коридор	8.63	
20	Балкон	0.99	3.30
Всего:			61.73
<b>1 комнатная квартира</b>			
21	Комната	14.34	
22	Кухня	8.71	
23	Собираемый санузел с ванной комнатой	3.38	
24	Коридор	3.16	
25	Балкон	0.99	3.30
Всего:			30.58
<b>Общая площадь квартир в секции</b>			
182.91			
<b>Общественная зона</b>			
26	Коридор лестничной клетки	11.94	
27	Лестничная клетка	12.65	
Всего:			24.59
<b>Общая площадь помещений эт. секц.</b>			
207.50			


Смотри план совместно с принципиальными схемами (листы 1-4).

27/15-1-ИОС5					
Многоквартирный жилой дом поз. 4, расположенный в жилом квартале центральной части г. Боброва в границах улиц: им Кирова, Комсомольская, Абдееева, Партийской Коммуны Бобровского района Воронежской области					
Изм	Колич	Лист	№ блок	Год	Дата
Разраб.	Шевцов	шев	08.16		
Проверил	Бобров		08.16		
Н. контр.	Соловенко		08.16		
<b>Жилой дом со встроеннымми нежилыми помещениями</b>					
Стадия					
Листов					
П					
15					
<b>План расположения оборудования сетей связи на 2-5 этаже. Секция 4</b>					
ЗАО					
<b>"Воронеж-автоматика"</b>					

План 2-5го этажей Секция-5

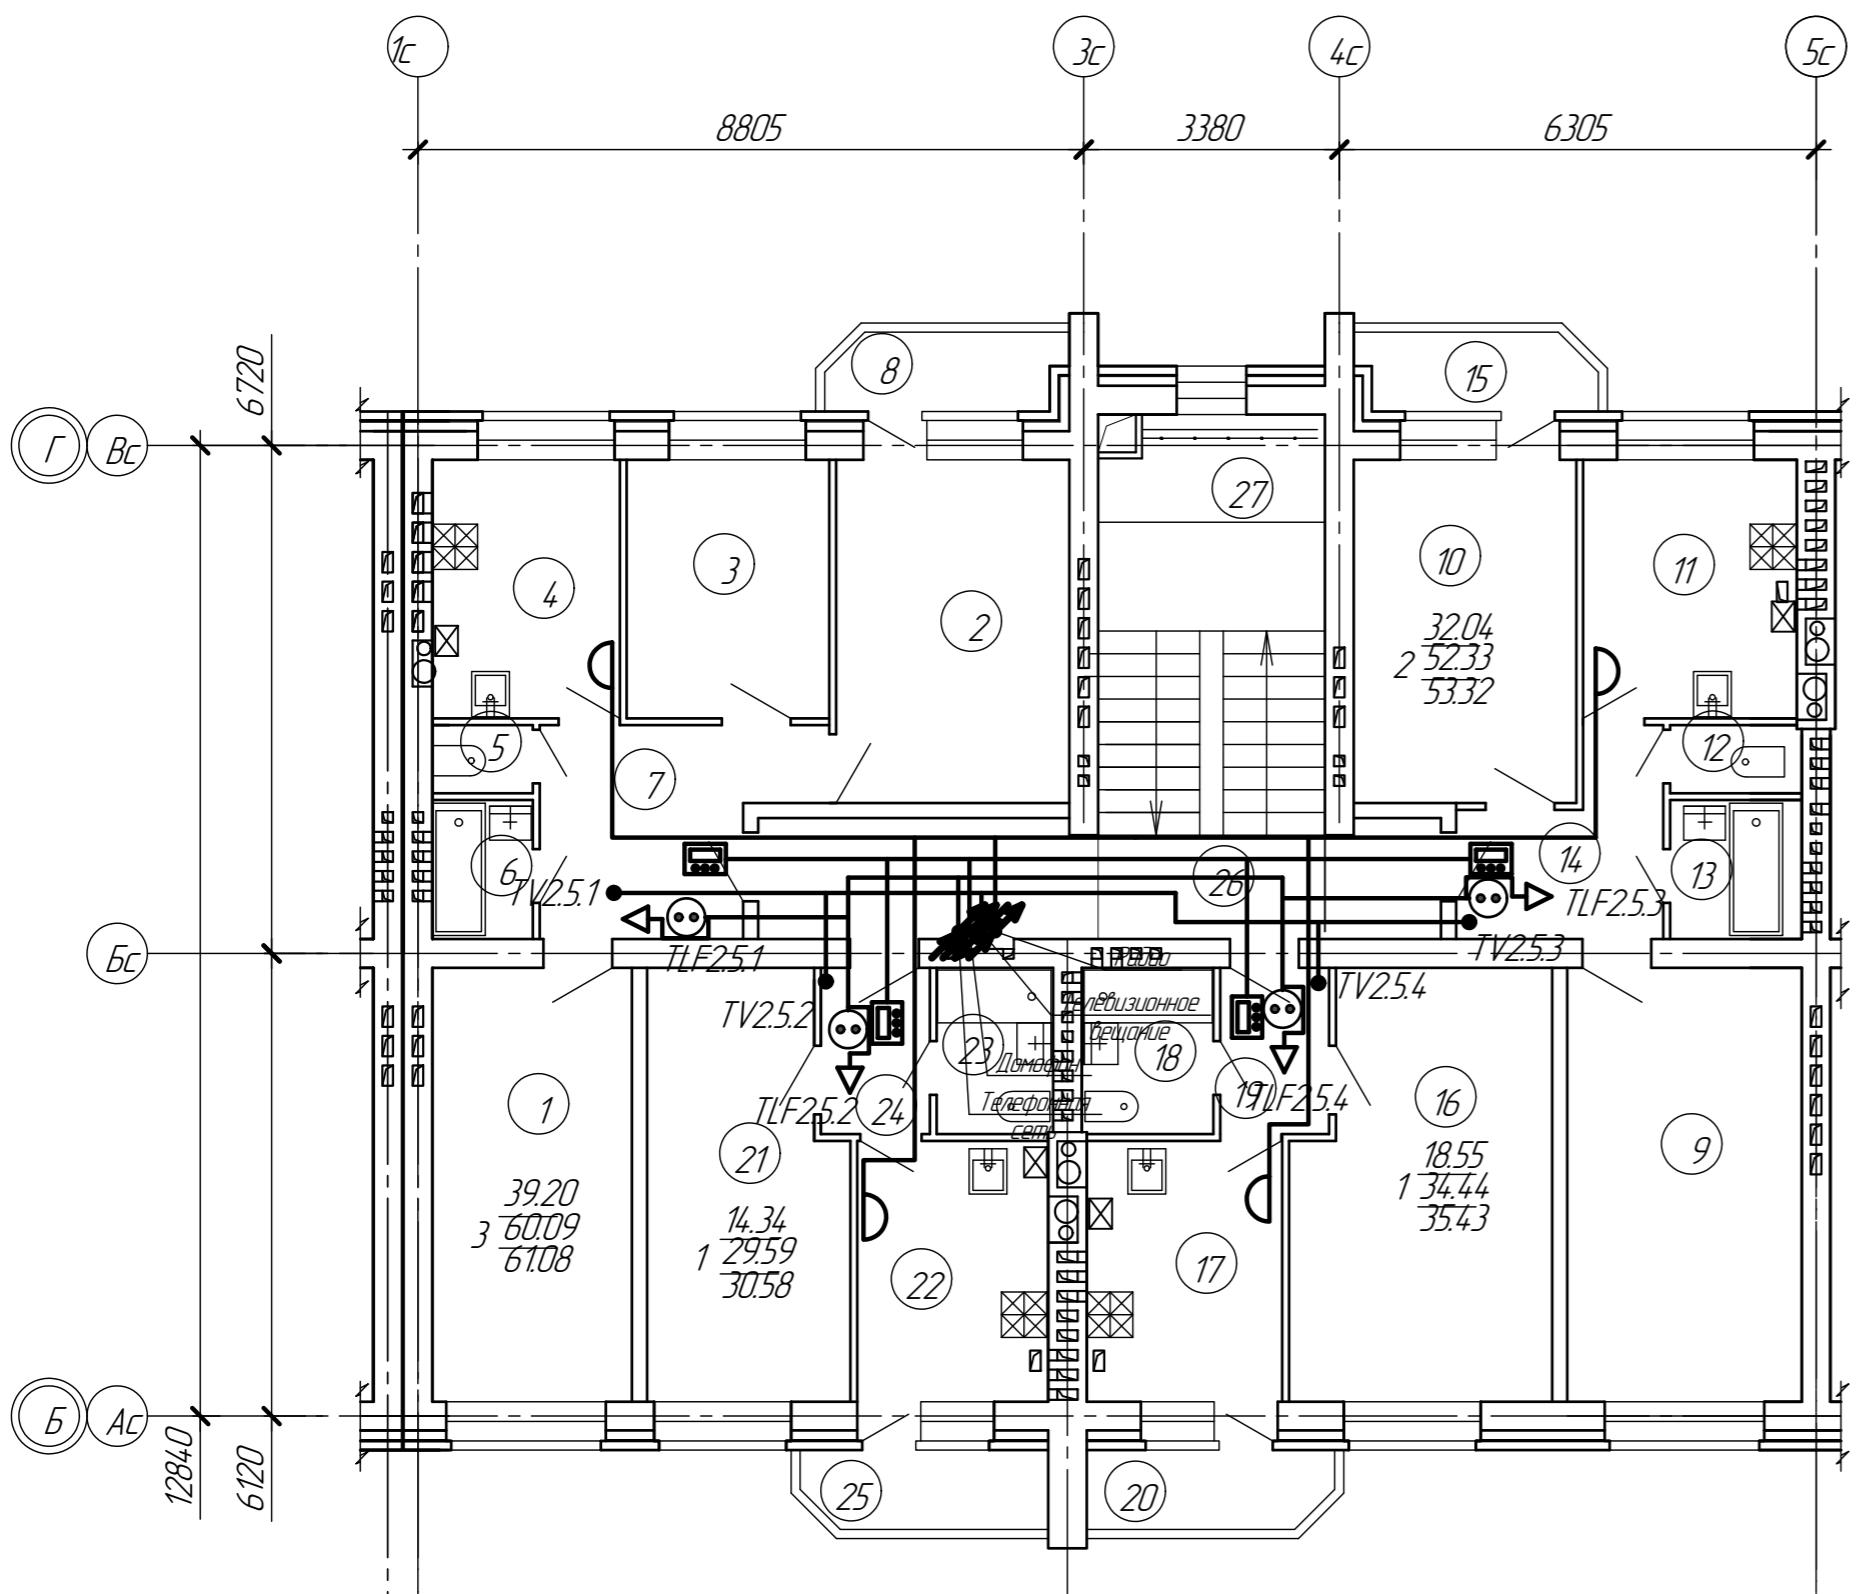

Секция V - рядовая

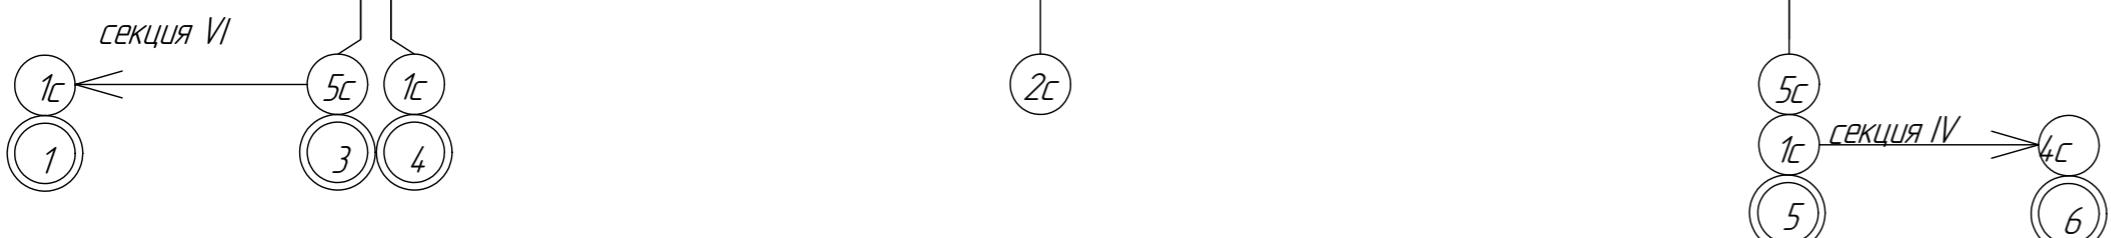

Экспликация помещений типового этажа секции 5

Номер по проекту	Наименование	Площадь м <sup>2</sup>	Примечание
<b>3-х комнатная квартира</b>			
1	Гостиная комната	15.15	
2	Комната	14.89	
3	Комната	9.16	
4	Кухня	8.48	
5	Санузел	1.19	
6	Ванная комната	2.44	
7	Коридор	8.78	
8	Балкон	0.99	3.30
Всего:		61.08	
<b>2-х комнатная квартира</b>			
9	Гостиная комната	17.79	
10	Комната	14.25	
11	Кухня	9.66	
12	Санузел	1.56	
13	Ванная комната	3.20	
14	Коридор	5.87	
15	Балкон	0.99	3.30
Всего:		53.32	

Экспликация помещений типового этажа секции 5 (продолжение)



Номер по проекту	Наименование	Площадь м <sup>2</sup>	Примечание
<b>1 комнатная квартира</b>			
16	Комната	18.55	
17	Кухня	8.91	
18	Совмещенный санузел с ванной комнатой	3.82	
19	Коридор	3.16	
20	Балкон	0.99	3.30
Всего:		35.43	
<b>1 комнатная квартира</b>			
21	Комната	14.34	
22	Кухня	8.71	
23	Совмещенный санузел с ванной комнатой	3.38	
24	Коридор	3.16	
25	Балкон	0.99	3.30
Всего:		30.58	
<b>Общая площадь квартир в секции</b>			
		180.41	
<b>Общественная зона</b>			
26	Коридор лестничной клетки	11.94	
27	Лестничная клетка	12.65	
Всего:		24.59	
<b>Общая площадь помещ.на эт. секц.</b>			
		205.00	

Смотри план совместно с принципиальными схемами (листы 1-4).

27/15-1-ИОС5					
Многоквартирный жилой дом поз. 4, расположенный в жилом квартале центральной части г. Боброва в границах улиц: им Кирова, Комсомольская, Абдееева, Парижской Коммуны Бобровского района Воронежской области					
Изм	Колич	Лист №	Фото	Годп.	Дата
Разраб.	Шевцов А.	Лист 1	Фото	08.16	
Проверил	Бобров	Лист 2	Фото	08.16	
Н. контр.	Соловенко	Лист 3	Фото	08.16	
Жилой дом со встроеннымми нежилыми помещениями					
Стадия					
Лист №					
План расположения оборудования сетей связи на 2-5 этаже. Секция 5					
ЗАО "Воронеж-автоматика"					

План 2-го этажа

Секция-б

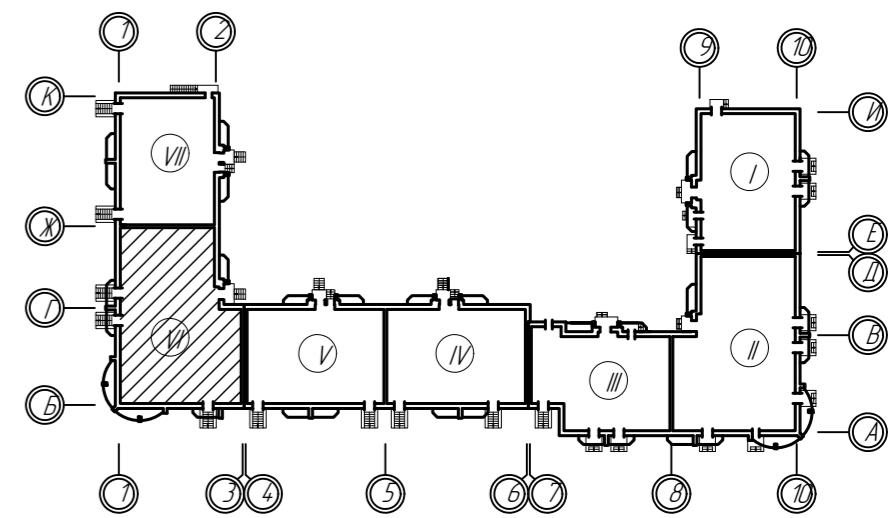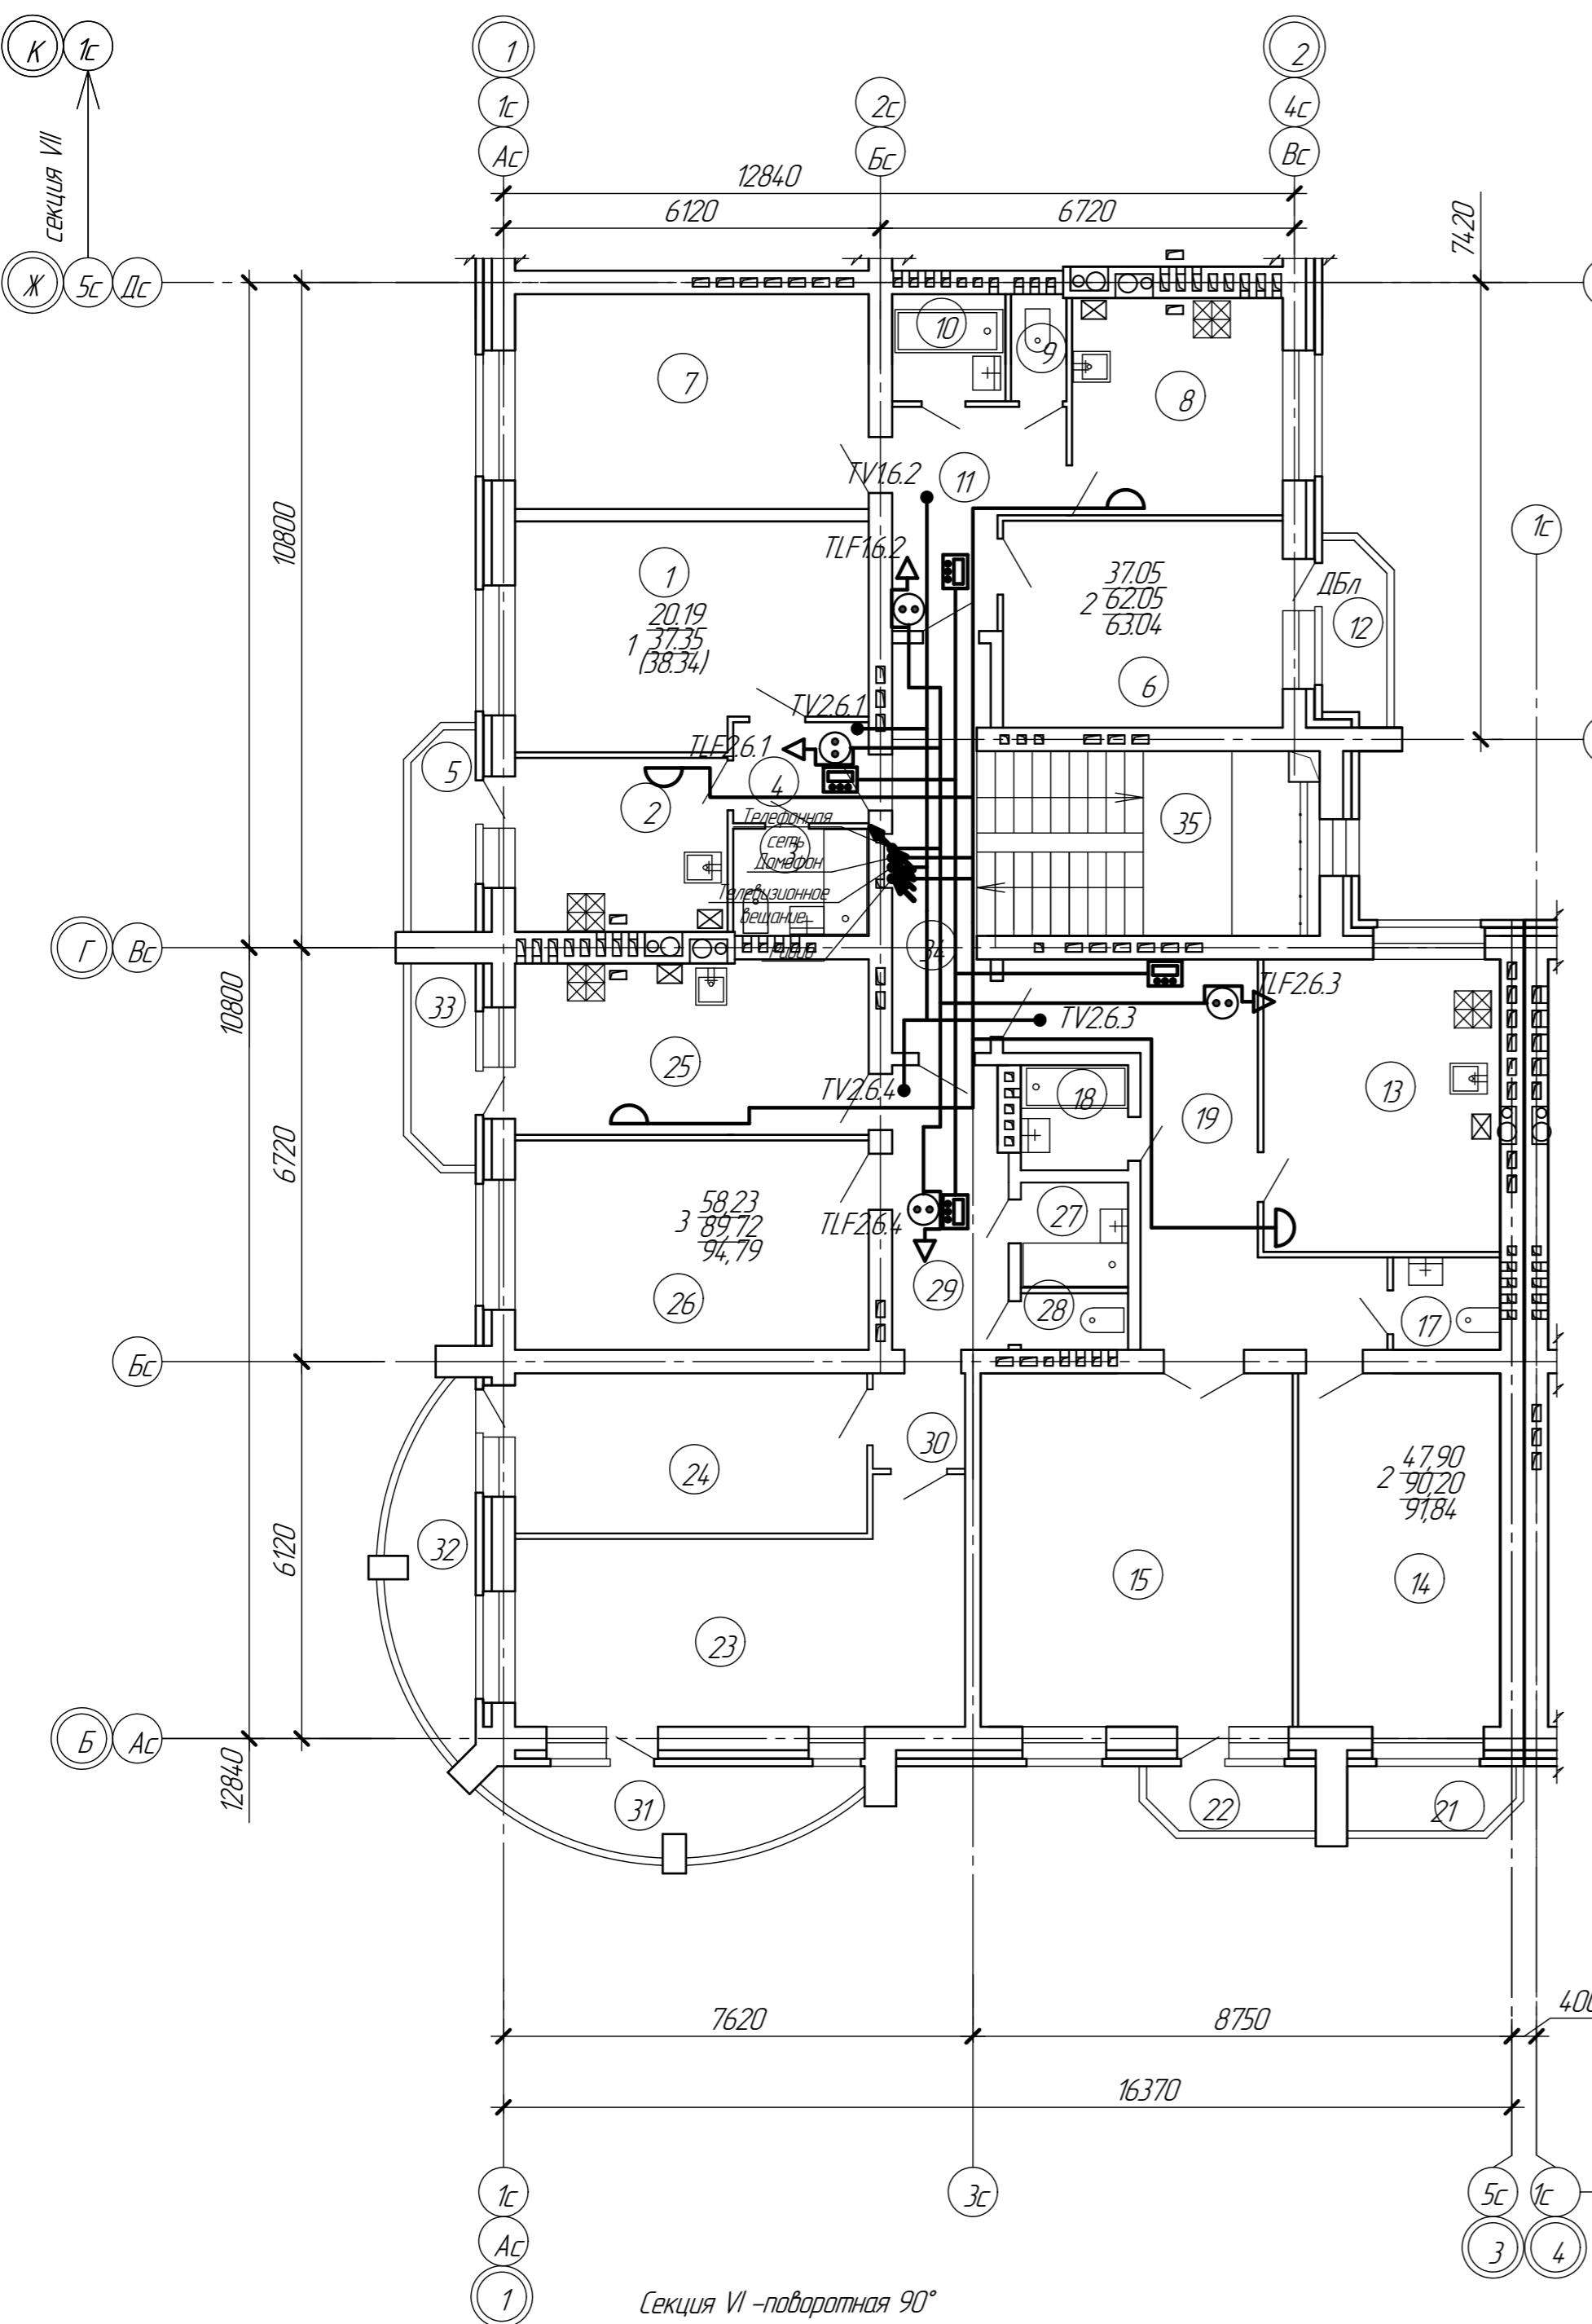

Экспликация помещений 2-го этажа секции б


Номер по проекту	Наименование	Площадь м <sup>2</sup>	Примечание
<b>1 комнатная квартира</b>			
1	Комната	20.19	
2	Кухня	9.74	
3	Совмещенный санузел с ванной комнатой	3.82	
4	Коридор	3.60	
5	Балкон	0.99	3.30
<i>Всего:</i>			38.34
<b>2-х комнатная квартира</b>			
6	Гостиная комната	17.02	
7	Комната	20.03	
8	Кухня	12.05	
9	Санузел	1.56	
10	Ванная комната	3.20	
11	Коридор	8.19	
12	Балкон	0.99	3.30
<i>Всего:</i>			63.04
<b>2-х комнатная квартира</b>			
13	Кухня	18.20	
14	Комната	18.83	
15	Комната	29.07	
16		—	
17	Санузел	2.60	
18	Ванная комната	2.90	
19	Коридор	18.60	
20		—	
21	Балкон	0.82	2.74
22	Балкон	0.82	2.74
<i>Всего:</i>			91.84

Экспликация помещений 2-го этажа секции б (продолжение)

Номер по проекту	Наименование	Площадь м <sup>2</sup>	Примечание
<b>3-х комнатная квартира</b>			
23	Гостиная комната	23.86	
24	Комната	14.86	
25	Кухня	16.13	
26	Комната	19.51	
27	Ванная комната	2.97	
28	Санузел	1.60	
29	Коридор	8.73	
30	Коридор	2.32	
31	Балкон	2.04	6.80
32	Балкон	2.04	6.80
33	Балкон	0.99	3.30
<i>Всего:</i>			94.79
<i>Общая площадь квартир в секции</i>			
<i>Общественная зона</i>			
34	Коридор лестничной клетки	8.93	
35	Лестничная клетка	12.65	
<i>Всего:</i>			215.8
<i>Общая площадь помещений эт. секц.</i>			

Смотри план совместно с принципиальными схемами (листы 1-4).

27/15-1-ИОС5					
Многоквартирный жилой дом поз. 4, расположенный в жилом квартале центральной части г. Боброва в границах улиц: им Кирова, Комсомольская, Абдееева, Партизанской Коммуны Бобровского района Воронежской области					
Изм.	Колич.	Лист № блок	Глуб.	Дата	
Разраб.	Шевцова	Черт.	08.16		
Проверил	Бобров		08.16		
Н. контр.	Соловенко		08.16		
Жилой дом со встроенными нежилыми помещениями					
Стадия					
Листов					
П					
17					
ЗАО					
"Воронеж-автоматика"					

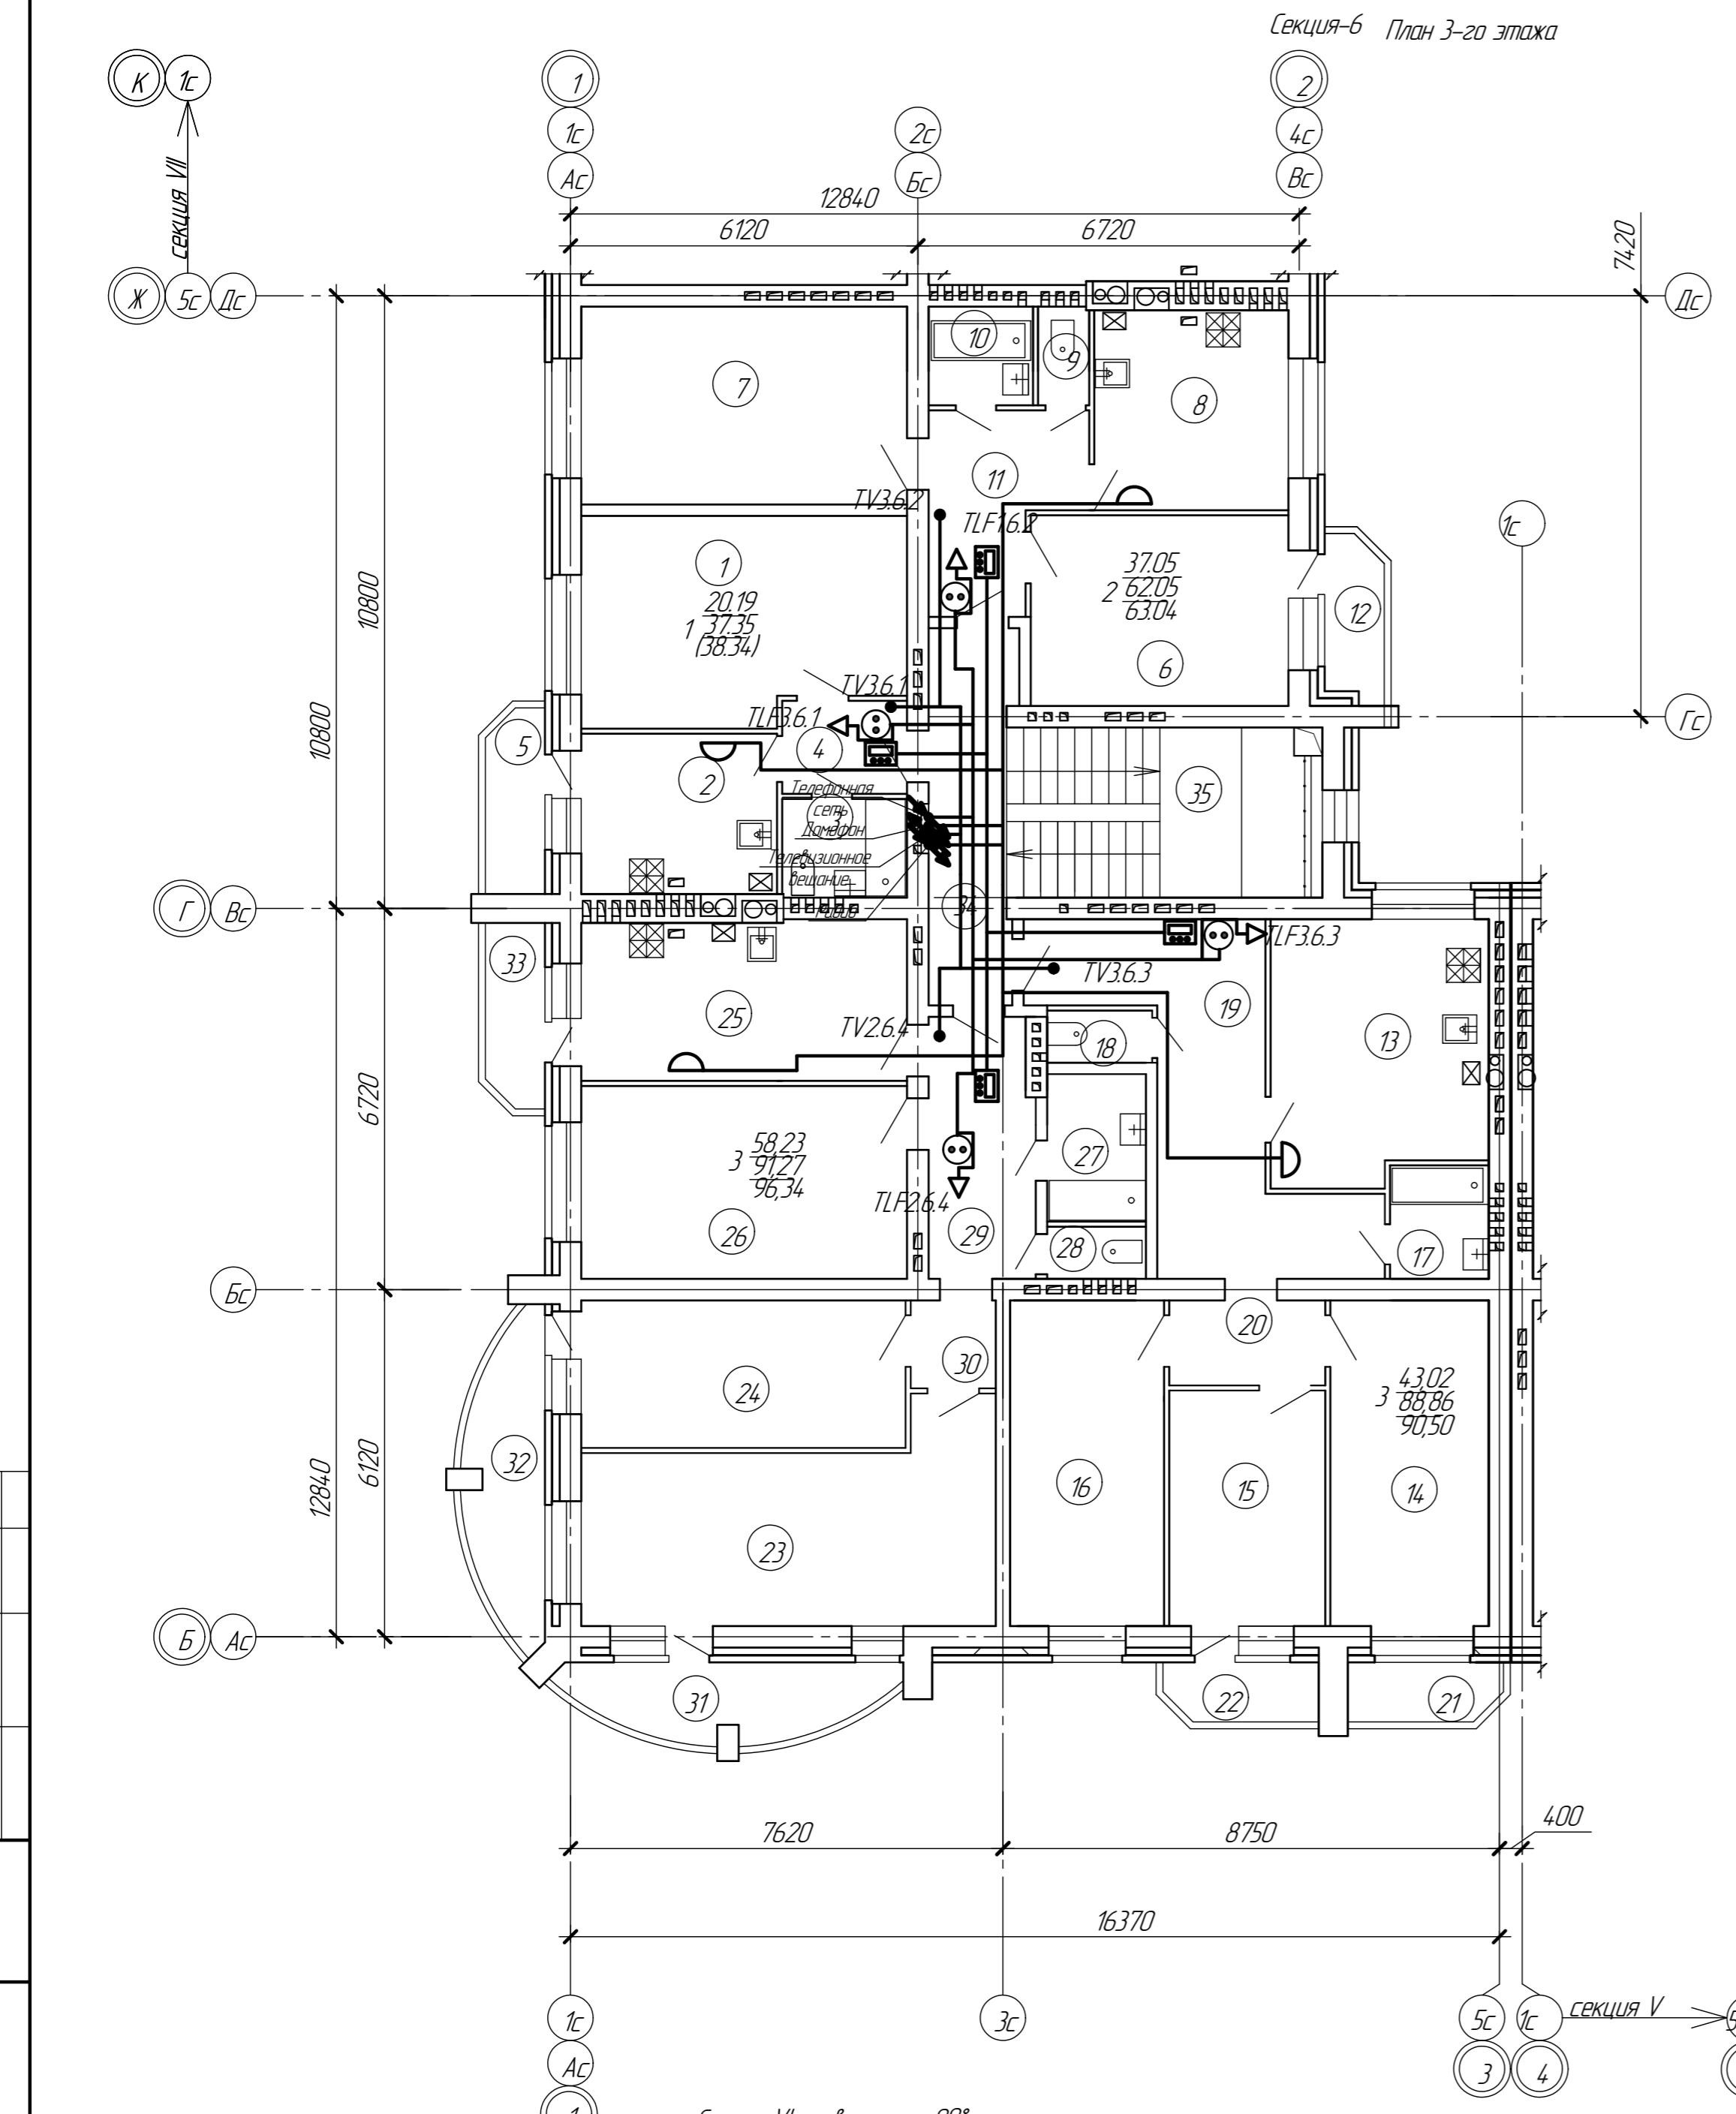

## *Секция-6 План 3-го этажа*

## Секция VI – поворотная 90°

Номер по проекту	Наименование	Площадь м <sup>2</sup>	Примечание
<b>1 комнатная квартира</b>			
1	Комната	20.19	
2	Кухня	9.74	
3	Совмещенный санузел с ванной комнатой	3.82	
4	Коридор	3.60	
5	Балкон	0.99	3.30
	<i>Всего:</i>	<b>38.34</b>	
<b>2-х комнатная квартира</b>			
6	Гостиная комната	17.02	
7	Комната	20.03	
8	Кухня	12.05	
9	Санузел	1.56	
10	Ванная комната	3.20	
11	Коридор	8.19	
12	Балкон	0.99	3.30
	<i>Всего:</i>	<b>63.04</b>	
<b>2-х комнатная квартира</b>			
13	Кухня	17,51	
14	Комната	16,00	
15	Комната	11,42	
16	Комната	15,60	
17	Ванная комната	3,60	
18	Туалет	1,70	
19	Коридор	18,91	
20	Коридор	4,12	
21	Балкон	0,82	2,74
22	Балкон	0,82	2,74
	<i>Всего:</i>	<b>90,50</b>	


## Экспликация помещений 3-го этажа секции 6

### Экспликация помещений 3-го этажа секции 6 (продолжение)

Номер по проекту	Наименование	Площадь м <sup>2</sup>	Примечание
<b>3-х комнатная квартира</b>			
23	Гостиная комната	23,86	
24	Комната	14,86	
25	Кухня	16,13	
26	Комната	19,51	
27	Ванная комната	4,52	
28	Санузел	1,60	
29	Коридор	8,73	
30	Коридор	2,32	
31	Балкон	2,04	6.80
32	Балкон	2,04	6.80
33	Балкон	0,99	3.30
Всего:		96,34	
<i>Общая площадь квартиры в секции</i>		288,20	
<i>Общественная зона</i>			
34	Коридор лестничной клетки	8,93	
35	Лестничная клетка	12,65	
Всего:		21,58	
<i>Общая площадь помещ.на эт. секц.</i>		309,78	

Смотри план совместно с принципиальными схемами (листы 1-4).

						27/15-1-ИОС5	
						Многоквартирный жилой дом поз. 4, расположенный в жилом квартале	
						центральной части г. Боброва в границах улиц: им. Кирова, Комсомольская, Адееева,	
						Парижской Коммуны Бобровского района Воронежской области	
Изм.	Колич.	Лист	№ док.	Подп.	Дата		
Разраб.	Шевцова	Илья	08.16	Жилой дом со встроенными нежилыми помещениями		Стадия	
Проверил	Бобров		08.16			Лист	
Н. контр.	Соловенко		08.16			Листов	
				Гран расположения оборудования сетей связи на 3 этаже. Секция 6		П	
				18		18	
				ЗАО “Воронеж-автоматика”			

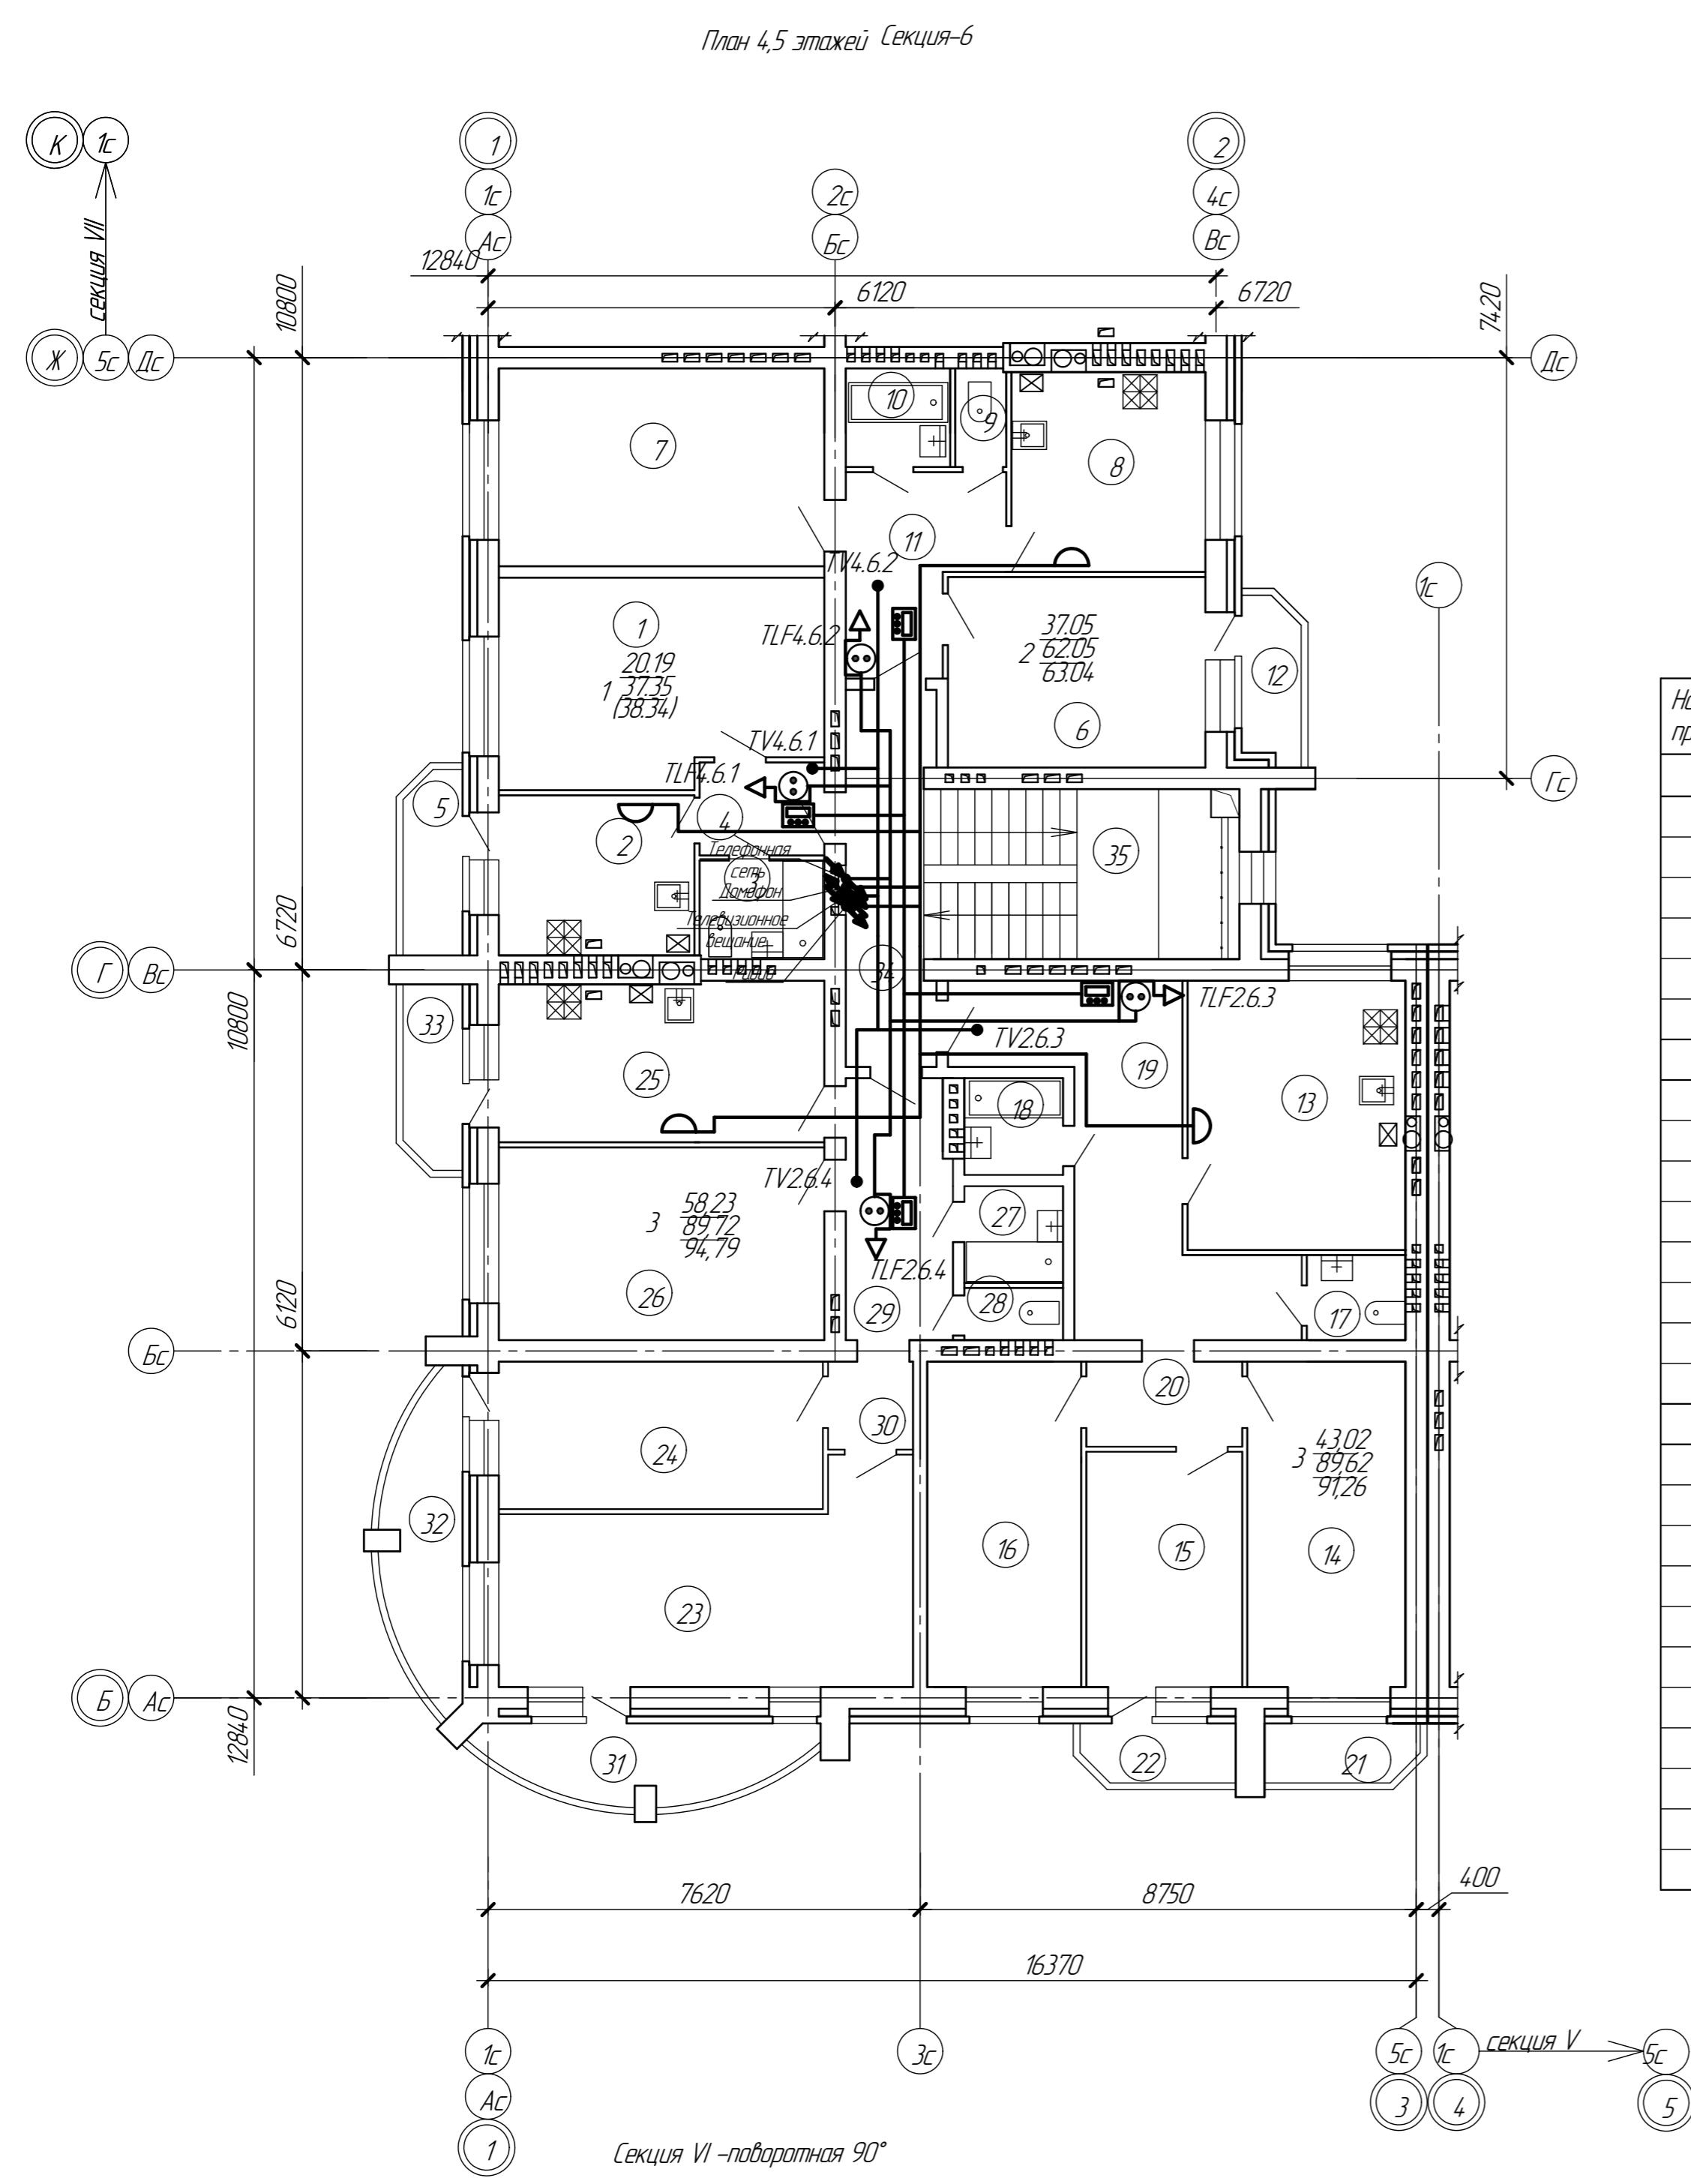

## План 4,5 этажей Секция-6

## Экспликация помещений 4,5-го этажа секции 6


Номер по проекту	Наименование	Площадь м <sup>2</sup>	Примечание
<b>1 комнатная квартира</b>			
1	Комната	20.19	
2	Кухня	9.74	
3	Совмещенный санузел с ванной комнатой	3.82	
4	Коридор	3.60	
5	Балкон	0.99	3.30
	<i>Всего:</i>	38.34	
<b>2-х комнатная квартира</b>			
6	Гостиная комната	17.02	
7	Комната	20.03	
8	Кухня	12.05	
9	Санузел	1.56	
10	Ванная комната	3.20	
11	Коридор	8.19	
12	Балкон	0.99	3.30
	<i>Всего:</i>	63.04	
<b>3-х комнатная квартира</b>			
13	Кухня	18.29	
14	Комната	16.00	
15	Комната	11.42	
16	Комната	15.60	
17	Санузел	2.61	
18	Ванная комната	2.97	
19	Коридор	18.61	
20	Коридор	4.12	
21	Балкон	0.82	2.74
22	Балкон	0.82	2.74
	<i>Всего:</i>	91.26	

### Экспликация помещений 4,5-го этажа секции 6 (продолжение)

Номер по проекту	Наименование	Площадь м <sup>2</sup>	Примечание
<b>3-х комнатная квартира</b>			
23	Гостиная комната	23,86	
24	Комната	14,86	
25	Кухня	16,13	
26	Комната	19,51	
27	Ванная комната	2,97	
28	Санузел	1,60	
29	Коридор	8,73	
30	Коридор	2,32	
31	Балкон	2,04	6.80
32	Балкон	2,04	6.80
33	Балкон	0,99	3.30
Всего:		94,79	
<b>Общая площадь квартир в секции</b>		287,43	
<b>Общественная зона</b>			
34	Коридор лестничной клетки	8,93	
35	Лестничная клетка	12,65	
Всего:		21,58	
<b>Общая площадь помещна эт. секц.</b>		309,01	

27/15-1-NOC5

Многоквартирный жилой дом поз. 4, расположенный в жилом квартале  
льной части г. Бобровка в границах улиц: им.Курова, Комсомольская, Авдеевда,  
Приижской Коммуньи Бобровского района Воронежской области.

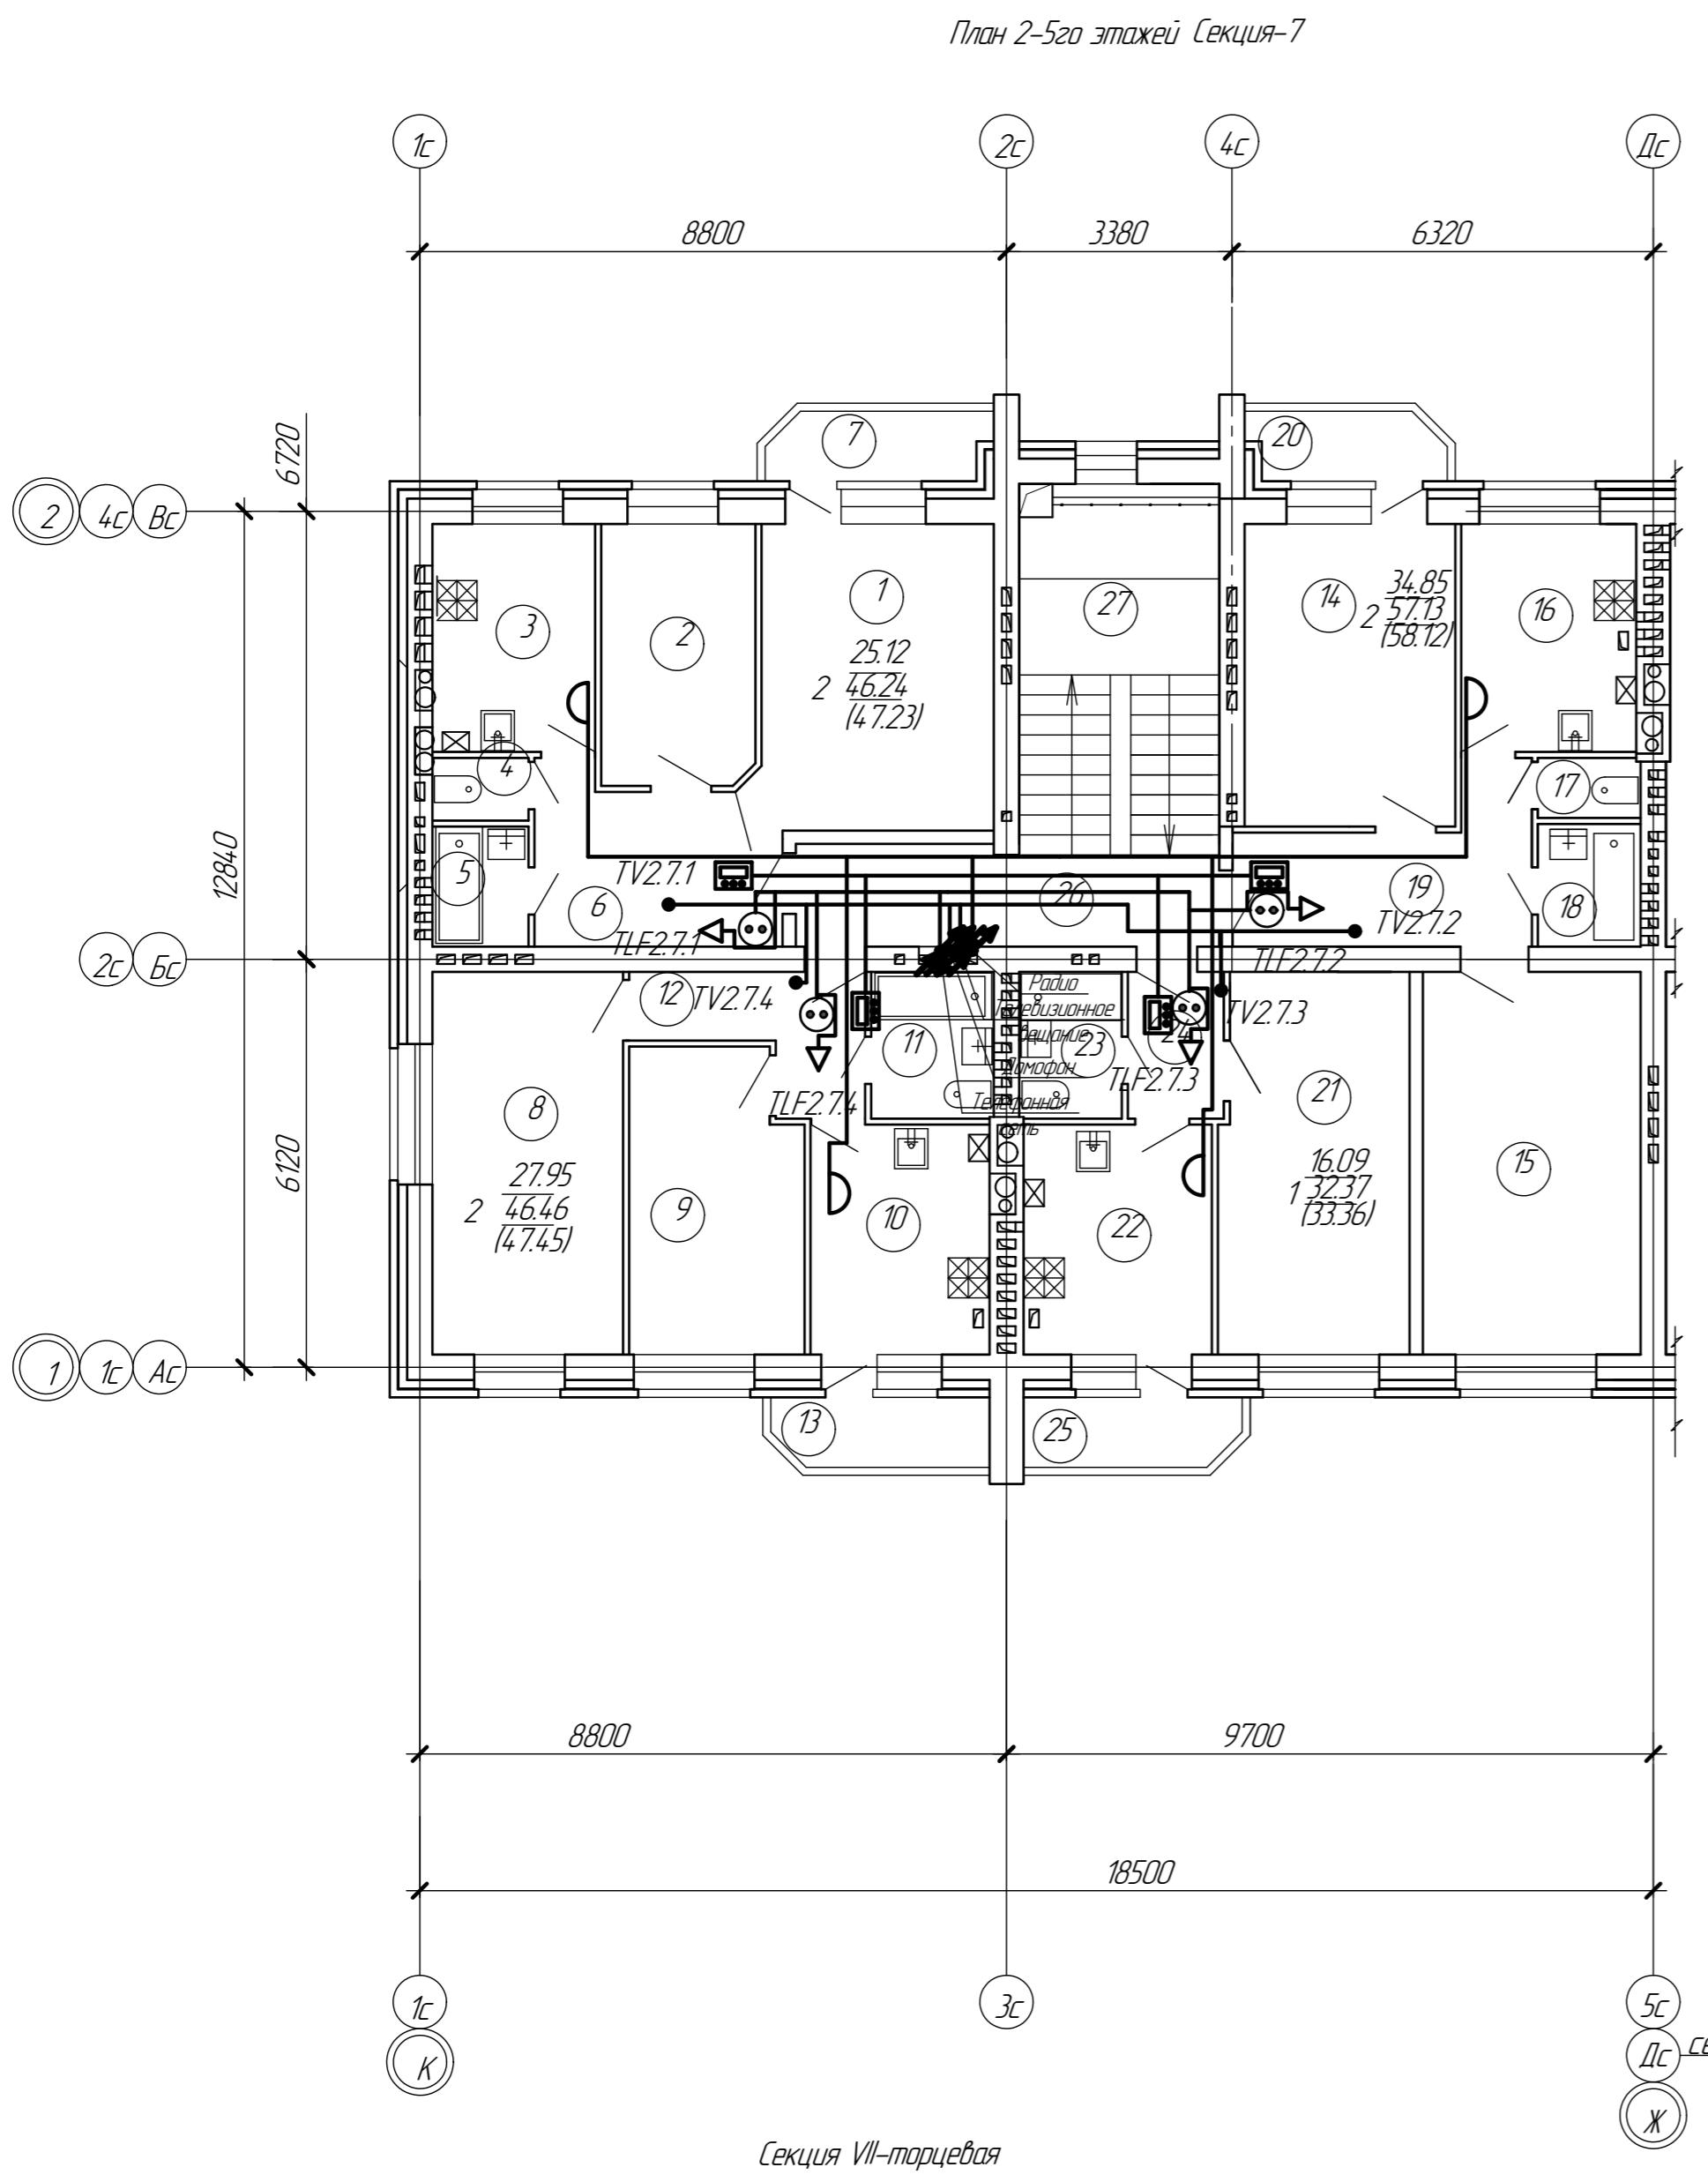

Год постройки

Н/р / № подл. Годы и даты Взам. инф. №

Секция VII-торцевая

Экспликация помещений типового этажа секции 7


Номер по проекту	Наименование	Площадь м <sup>2</sup>	Примечание
<b>2-х комнатная квартира</b>			
1	Гостиная комната	16.08	
2	Комната	9.04	
3	Кухня	8.34	
4	Санузел	1.35	
5	Ванная комната	2.59	
6	Коридор	8.84	
7	Балкон	0.99	3.30
<i>Всего:</i>			47.23
<b>2-х комнатная квартира</b>			
8	Гостиная комната	16.41	
9	Комната	11.54	
10	Кухня	9.26	
11	Совмещенный санузел с ванной комнатой	4.04	
12	Коридор	5.21	
13	Балкон	0.99	3.30
<i>Всего:</i>			47.45


Экспликация помещений типового этажа секции 7 (продолжение)

Номер по проекту	Наименование	Площадь м <sup>2</sup>	Примечание
<b>2-х комнатная квартира</b>			
14	Гостиная комната	16.11	
15	Комната	18.74	
16	Кухня	9.19	
17	Санузел	1.38	
18	Ванная комната	2.83	
19	Коридор	8.88	
20	Балкон	0.99	3.30
<i>Всего:</i>			58.12
<b>1 комнатная квартира</b>			
21	Комната	16.09	
22	Кухня	9.74	
23	Совмещенный санузел с ванной комнатой	3.38	
24	Коридор	3.16	
25	Балкон	0.99	3.30
<i>Всего:</i>			33.36
<i>Общая площадь квартир в секции</i>			
<i>Общественная зона</i>			
26	Коридор лестничной клетки	7.97	
27	Лестничная клетка	12.65	
<i>Всего:</i>			20.62
<i>Общая площадь помещений на эт. секц.</i>			
206.78			

Смотри план совместно с принципиальными схемами (листы 1-4).

27/15-1-ИОС5					
Многоквартирный жилой дом поз. 4, расположенный в жилом квартале центральной части г. Боброва в границах улиц: им Кирова, Комсомольская, Абдееева, Парижской Коммуны Бобровского района Воронежской области					
Изм	Колич	Лист №	Фото	Годп.	Дата
Разраб.	Шевцова	шевцова	шевцова	08.16	
Проверил	Бобров	Бобров	Бобров	08.16	
Н. контр.	Соловенко	Соловенко	Соловенко	08.16	
Жилой дом со встроенными нежилыми помещениями					
Стадия Лист № Листов					
P	20				
План расположения оборудования сетей связи на 2-5 этаже. Секция 7					
ЗАО "Воронеж-автоматика"					

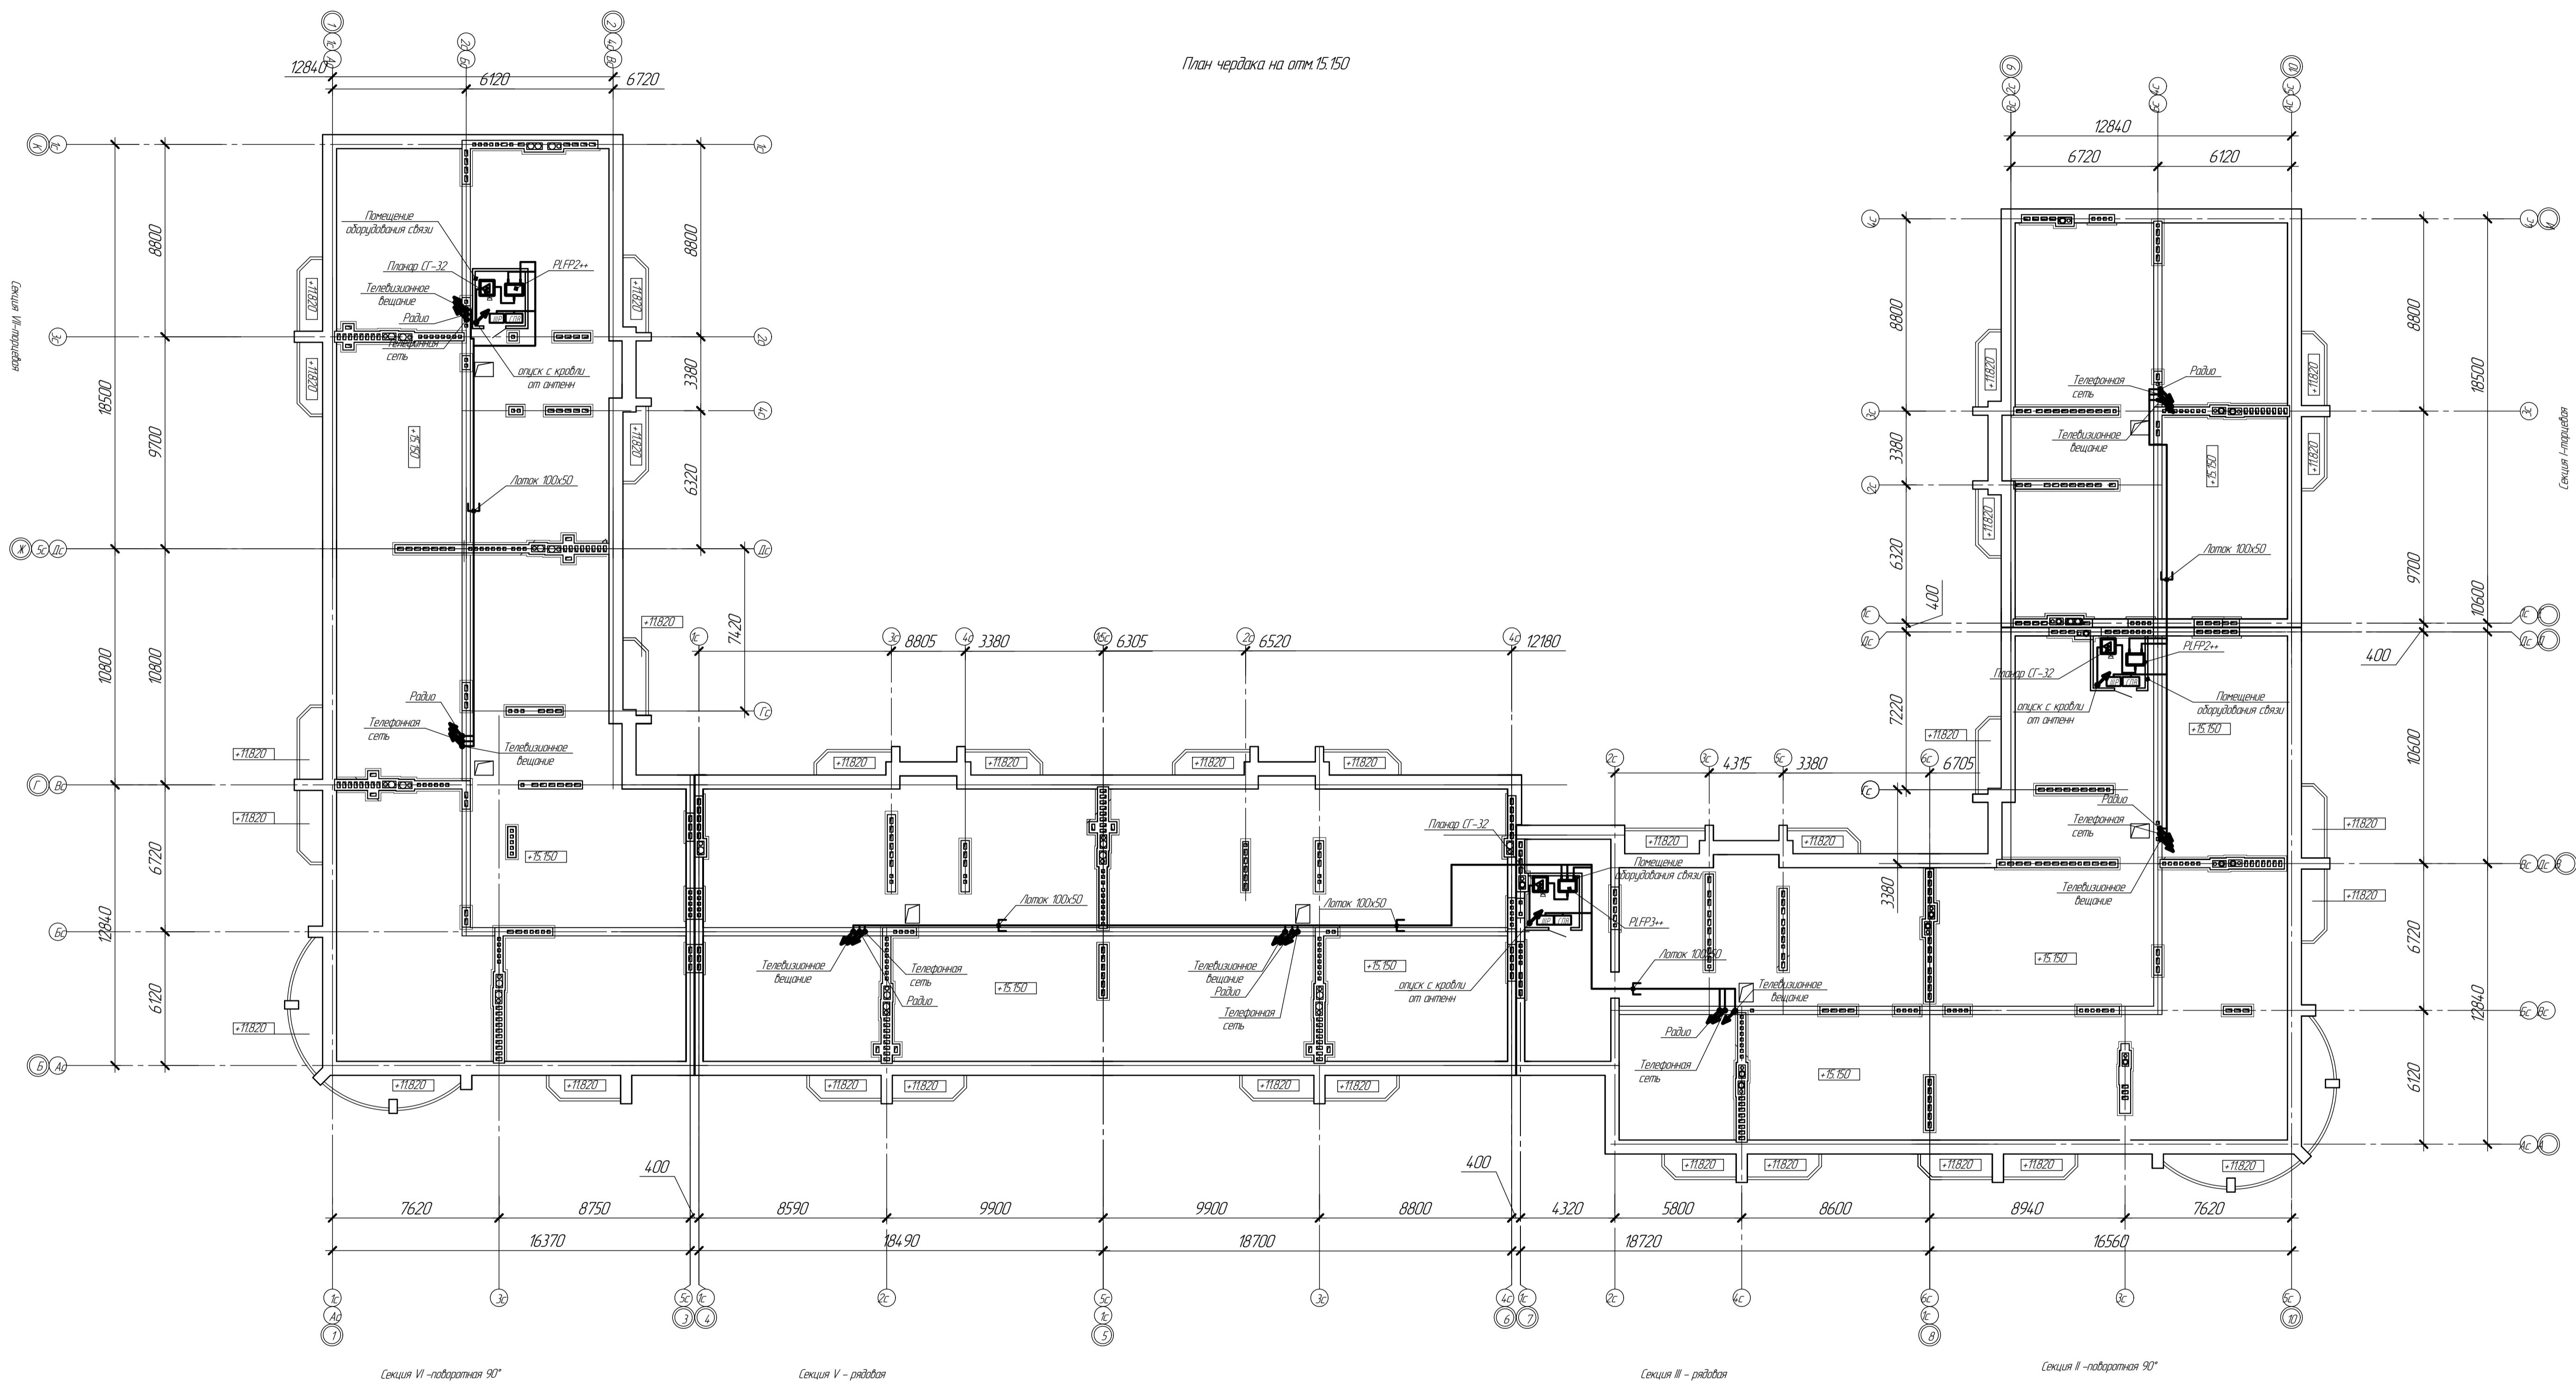

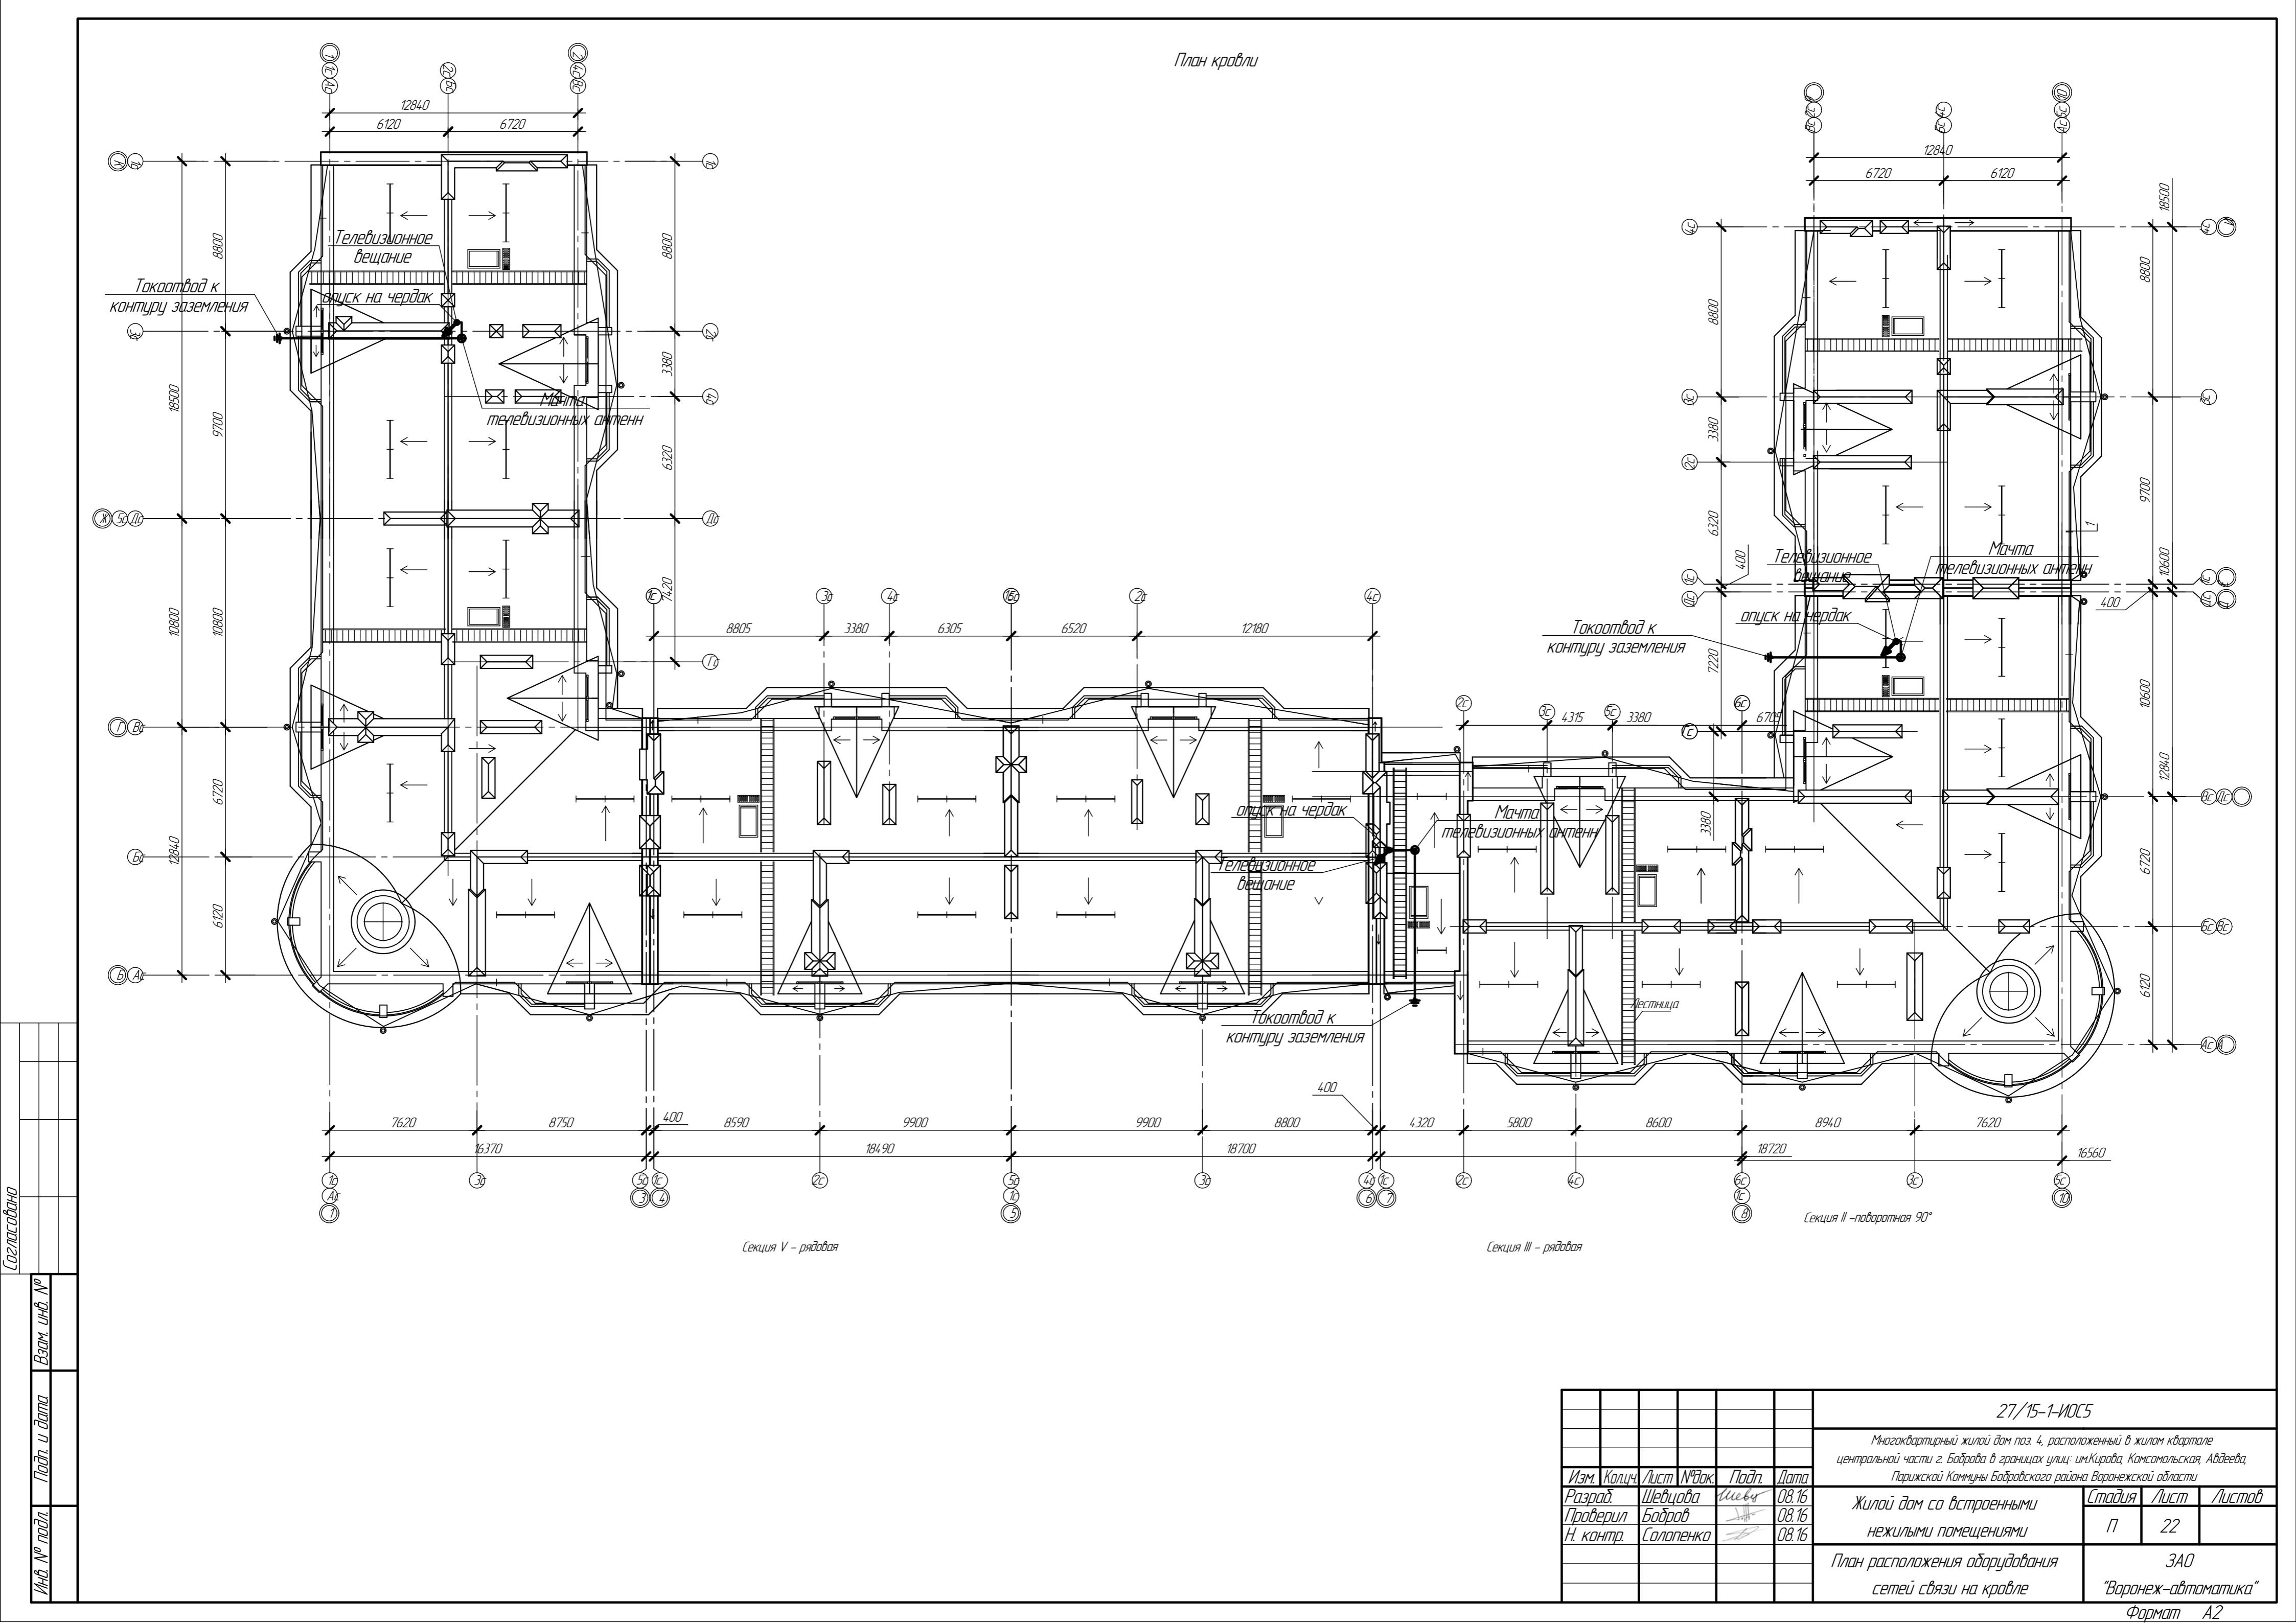

Ведомость жилых и общественных зданий и сооружений

Номер на плане	Наименование и обозначение	Этажность	Количество			Площадь, м <sup>2</sup>			Строительный объем, м <sup>3</sup>
			зданий	квартир зда-ния	застройки	общая норми-руемая	здания	всего	
3	Жилой дом со встроено-пристроенным магазином промышленных товаров	ранее запроектированный	5	1	130	130	2542,31	4161,31	7862,56
4	Жилой дом со встроено-пристроенным магазином промышленных товаров	5	1	130	130	2542,31	4161,31	8316,68	53656,5
7	Трансформаторная подстанция	ранее запроектированная							
8	ШРП	ранее запроектированная							
9	Дворец культуры	сущест.							


Ведомость площадок

Номер по ГП	Наименование	Кол-во	Примечание
3	Площадка для временной парковки автомобилей	1	ранее запроект.
5	Площадка для сбора мусора	1	ранее запроект.
11	Площадка для временной парковки автомобилей	1	проектир.
10	Детская площадка	1	проектир.
12	Площадка отдыха для взрослого населения	1	проектир.
13	Площадка для занятия физкультурой	1	проектир.

УСЛОВНЫЕ ОБОЗНАЧЕНИЯ

Проезды и площадки  
 Тротуар  
 Водопровод хозяйственно-питьевой  
 Трубопровод бытовой канализации  
 Сеть связи (оптоволокно, воздушная прокладка)  
 Газопровод Р=0,003 МПа

Первая очередь строительства (секции 1-3)  
 Вторая очередь строительства (секции 4-7)

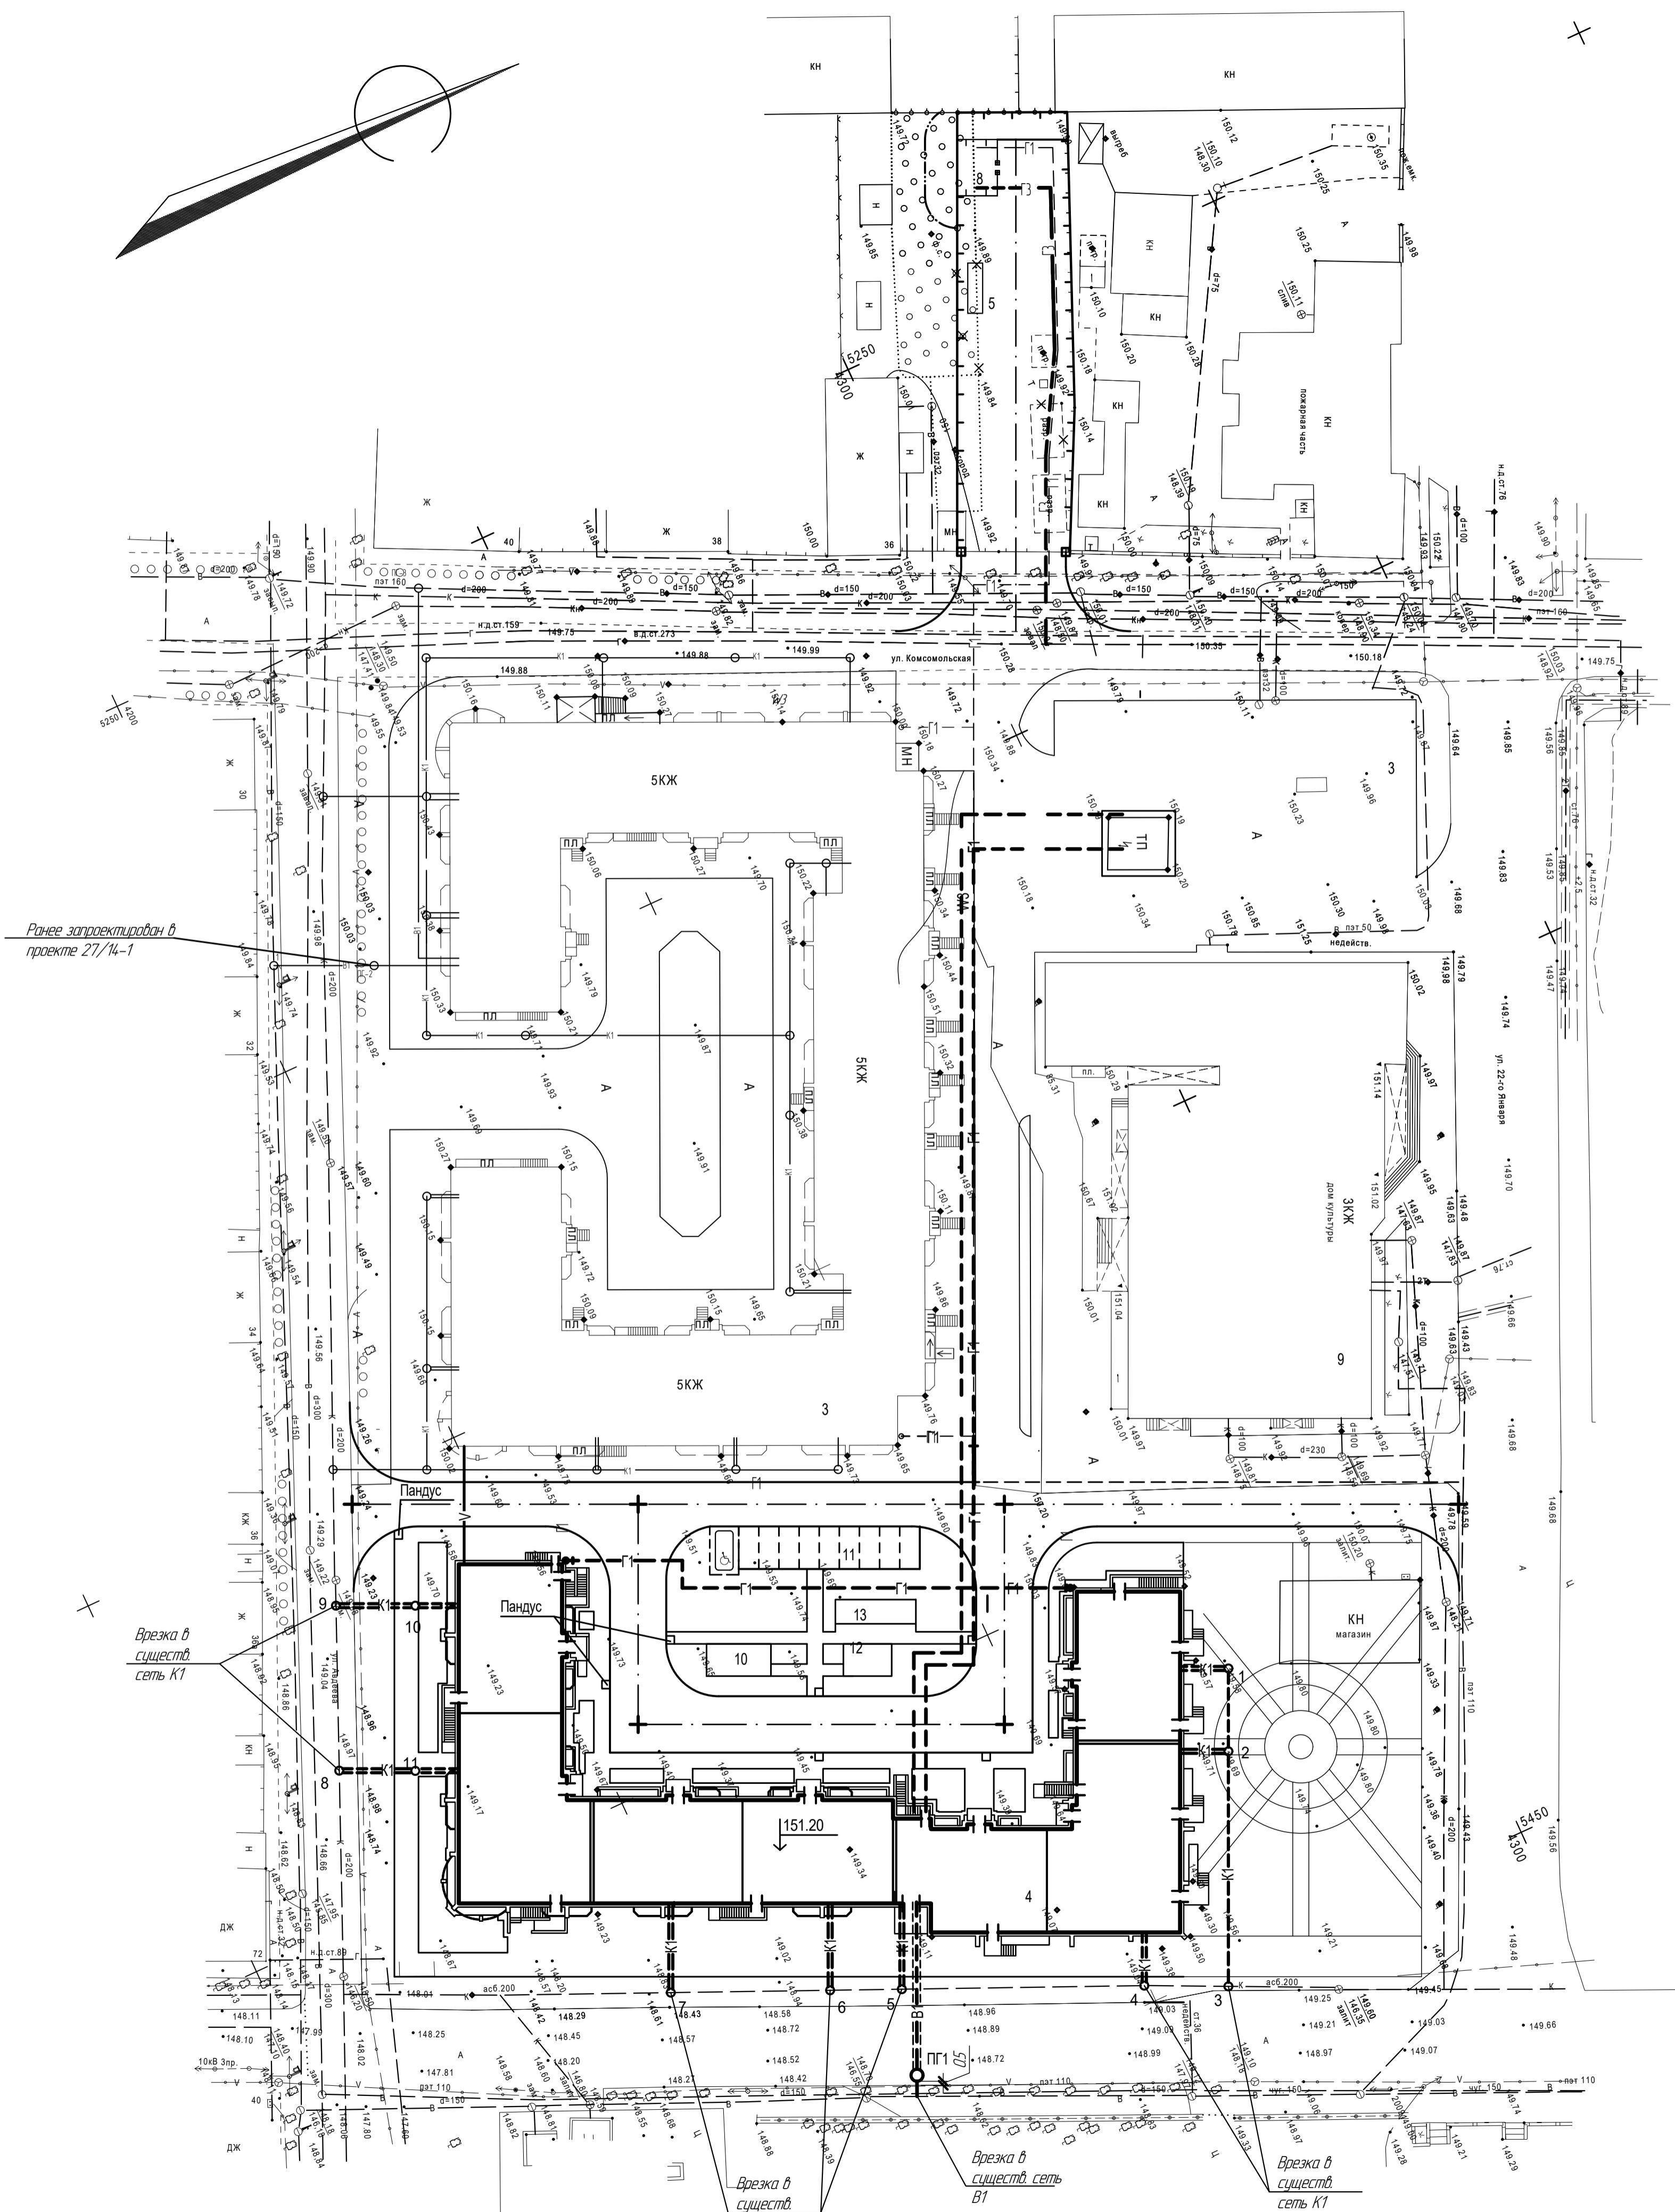

27/15-1-ИОС5					
Многоквартирный жилой дом поз. 4, расположенный в жилом квартале центральной части г. Боброва в границах улиц им.Красной Команды, Комсомольской, Абдеба Парикской Коммуны Бобровского района Воронежской области					
Изм	Колич	Лист	Н/Блок	Подп	Дата
Разраб	Шевцова	Лицев			04.17
Проверил	Бобров				08.16
Н. контроля	Соловенко				08.16
Жилой дом со встроеннымми нежилыми помещениями					
План сетей связи	Страница	Лист	Листов		
ЗАО					
«Воронеж-автоматика»					
Формат А1					

Информация о документах					
Номер п/п	Обозначение документа	Наименование изделия, наименование документа	Версия	Номер последнего изменения	Дата последнего изменения
	27-15-1-ИОС5 Изм.2 от 04.2017.pdf	Проектная документация. Раздел 5 «Сведения об инженерном оборудовании, о сетях инженерно-технического обеспечения, перечень инженерно-технических мероприятий, содержание технологических решений» Подраздел 5. Сети связи 27/15-1-ИОС5 Том 5.5	3	2	20.04.2017

Информация о подписантах			
Должность	ФИО	Подпись	Дата подписания
Разработал	Шевцова Т.Ю.		20.04.2017
Проверил	Бобров М.И.		20.04.2017
Н. контр.	Солопенко Д.В.		20.04.2017
Утвердил	Тышнюк Д.С.		20.04.2017

Информационно-удостоверяющий лист	27/15-1-ИОС5-УЛ	Лист 1	Листов 1
		1	1