ООО «Сити Констракшн»

Заказчик:

Исполнитель: <u>ООО «Сити Констракшн»</u>

РАБОЧИЙ ПРОЕКТ

инженерные системы

Вентиляция и кондиционирование

Объект: помещение

Адрес: г. Москва, Пресненская наб. дом 6, стр. 2, 52 этаж. Офисно-деловой комплекс «Іmperia» пом.

N5202.



ООО «Сити Констракшн»

Заказчик:

Исполнитель: <u>ООО «Сити Констракшн»</u>

РАБОЧИЙ ПРОЕКТ

инженерные системы

Вентиляция и кондиционирование

Объект: помещение

Адрес: г. Москва, Пресненская наб. дом 6, стр. 2, 52 этаж. Офисноделовой комплекс «Імрегіа» пом.

N5202.



Рук. Проекта

Д. Кекнев

Гл. инженер

В. Янушевский

Обозначение	Наименование		Примечание
ТИТУЛЬНЫЙ ЛИСТ		1	
СОДЕРЖАНИЕ		2	
СОСТАВ ПРОЕКТА		3	
ведомость основного і	комплекта чертежей	3	
ВЕДОМОСТЬ ССЫЛОЧНЫХ	И ПРИЛАГАЕМЫХ ДОКУМЕНТОВ	4	
ОБЩИЕ УКАЗАНИЯ		5	
ПОЯСНИТЕЛЬНАЯ ЗАПИСК	A	6-8	
ОБЩИЕ ДАННЫЕ		9	
план вентиляции и кон	ІДИЦИОНИРОВАНИЯ	1 0-14	
Диаграмма настройки	БАЛАНСИРОВОЧНОГО КЛАПАНА	15	
СПЕЦИФИКАЦИЯ		16-17	

Содержание

Изм.	Кол	Лист	№док	Подп.	Дата	
Рук. І	Пр-та.	Кек	нев			
Г	ИΠ	Януше	евский			
Пров	верил	Кек	нев			
Разра	аботал	Януше	евский			

Инв.№ подл. | Подпись и дата |Взамен инв.№

5202/2017-OB

Помещение по адресу: Деловой комплекс "EMPIRE" г. Москва, Пресненская наб. д.6, стр.2, 52 эт., помещение N 5202

Лист	Листов
2	16
	Лист 2

ООО "Сити Констракшн"

	Состав проекта										
№ п/п	Обозначение	Наименование	Примечание								
1.		Титульный лист.									
2.		Лицензия.									
3.	5202/2017-OB	Содержание.									
4.	5202/2017-OB	Состав проекта.									
5.	5202/2017-OB	Ведомость ссылочных и прилагаемых документов.									
6.	5202/2017-OB	Пояснительная записка									
7.	5202/2017-OB	Общие данные. Характеристика обор.									
8.	5202/2017-OB	Основной комплект рабочих чертежей.									
9.	5202/2017-OB	Спецификация.									

ı		_		_
	№ п/п	Обозначение	Наименование	Примечание
	1.	5202/2017-OB	План помещения. Вентиляция и кондиционирование	Лист 10-12
	2.	5202/2017-OB	Аксонометрические схемы вентиляции	Лист 13
	3.	5202/2017-OB	Аксонометрические схемы кондиционирова-	Лист 14

ния

Ведомость основного комплекта чертежей

ано				
Согласовано				
	ol 4	озамен инв.№		
		одпись и дата		
		ПОДПИСЬ		
	h lo	НВ.№ ПОДЛ.		
	1.4.1	ИНВ		

12	'I										
одпись и дата		Изм.	Кол	Лист	№док	Подп.	Дата	5202/2017-C	ЭΒ		
[5		Рук.	Пр-та.	та. Кекнев			Стадия	Лист	Листов		
늗	- Гип	ИП	Януше	евский			Помещение по адресу: Деловой комплекс "ЕМРІКЕ" г. Москва. РП	2	1.6		
5	Í	Пров	верил	Кек	нев			комплекс "EMPIRE" г. Москва, Пресненская наб. д.6, стр.2, 52 эт.,	PII	3	16
ž	Проверил Ке						помещение N 5202				
1 =	Разработал Янушевский					ООО "Сити Кон					
	·	Разра	аботал	Янушє	евский						

Ведомость ссылочных и прилагаемых документов

Наименование

Ссылочные документы

Примечание

Стадия

РΠ

Лист

4

ООО "Сити Констракшн"

Листов

16

Обозначение

Инв.№ подл. | Подпись и дата |Взамен инв.№

Изм.

Кол

Разработал Янушевский

Рук. Пр-та.

ГИП

Проверил

Лист №док

Кекнев

Янушевский

Кекнев

Подп.

Дата

СП 118.13330.2012 (СНиП "Общественные здания и

	31-06-2009 и СНиП 31-05- 2003)	сооружения. Общественные здания административного назначения";	
	СП 50.13330.2012 (СНиП 23-02-2003)	"Тепловая защита зданий";	
	СП 60.13330.2012 (СНиП 41-01-2003)	«Отопление, вентиляция и кондиционирования»;	
	СП 112.13330.2012 (СНиП 21-01-97*) СП 131.13330.2012 (СНиП	"Пожарная безопасность зданий и сооружений" "Строительная климатология"	
	23-01-99*) СП 51.13330.2011 (СНиП	«Защита от шума»;	
	23-03-2003) СНиП 2.04.01-85*	«Внутренний водопровод и канализация зданий»;	
	МГСН 2.01-99	«Энергосбережение в зданиях»;	
1	МГСН 3.01-96	«Многофункциональные здания и ком- плексы».	
		Прилагаемые документы	
	16.12-165/16-OB	Спецификация оборудования, изделий и материалов	Лист 15-16
1		 	
ļ		5202/2017-OI	3

Помещение по адресу: Деловой

комплекс "EMPIRE" г. Москва,

Пресненская наб. д.6, стр.2, 52 эт., помещение N 5202

Общие указания

Рабочие чертежи основного комплекта выполнены в соответствии с действующими строительными нормами и правилами РФ, требованиям ТУ и предусматривают технические решения, обеспечивающие безопасность людей при соблюдении установленных правил эксплуатации здания.

ГИП

Согласовано

Инв.№ подл. | Подпись и дата |Взамен инв.!

Янушевский В.Б.

Настоящий проект является интеллектуальной собственностью

ООО «Сити Констракшн».

На работы по прокладке воздуховодов, установка оборудования за неразборными конструкциями, такими как, вштрабливание, прокладка в устройстве пола, прокладка в пространстве за гипсокартонными стенами, неразборными фальшпотолками и т.п. составить акты скрытых работ.

5202/2017-OB Изм. Кол Лист №док Подп. Дата Кекнев Рук. Пр-та. Стадия Лист Листов Помещение по адресу: Деловой ГИП Янушевский комплекс "EMPIRE" г. Москва, РΠ 5 16 Кекнев Проверил Пресненская наб. д.б, стр.2, 52 эт., помещение N 5202 ООО "Сити Констракшн" Разработал Янушевский

ПОЯСНИТЕЛЬНАЯ ЗАПИСКА

Общая часть.

В настоящей проектной документацией разработана часть ОВ помещений, расположенных по адресу; г. Москва, Пресненская набережная, дом 6, строение 2, 52 этаж, деловой комплекс "EMPIRE", помещение 5202.

1. Общие положения.

- 1.1. Проект приточно вытяжной вентиляции и кондиционирования воздуха помещений разработан в соответствии с ТУ, архитектурно-планировочными решениями и действующими в России нормативными документами.
 - 1.2. Расчетные параметры наружного воздуха принять в соответствии со СНиП:
 - в зимний период:

для вентиляции – t_{H} =-25 0 С, J_{VJ} =-26.4 кДж/кг;

- в летний период:

для систем общеобменной вентиляции— t_H =22,6°C, J_{yz} =49,4 кДж/кг;

для кондиционирования – t_H =+26 0 С, $J_{yд}$ =53,2 кДж/кг;

- 1.3. Внутренние расчетные температуры воздуха принять:
 - в зимний период:

в помещениях $t_B = +20 \div 22^0 C$;

- в летний период:

Согласовано

⁄нв.№ подл. | Подпись и дата |Взамен инв.№

- в помещениях $t_B = +22 \div 24^0 \text{C}$;
- 1.4. Относительная влажность во всех помещениях не поддерживается.
- 1.5. Помещения оборудуются:

Системой приточно – вытяжной общеобменной вентиляции с механическим побуждением движения воздуха (существующие системы AC1-54, AC-01/54) и системой кондиционирования на базе кассетных 2-х фанкойлов.

Источником холодоснабжения здания является центральная система (чиллер). Холодоноситель для системы кондиционирования (фанкойлов) - вода с параметрами 8°-13 °C, поступающая от центральной холодильной системы (чиллера).

2. Вентиляция.

- 2.1. В помещениях запроектирована приточно вытяжная вентиляция с механическим побуждением движения воздуха (существующие системы AC1-54, AC-01/54). Схема вентиляции прямоточная, рециркуляция воздуха отсутствует.
- 2.2. Подача приточного воздуха в рабочую зону со скоростью не более 1 м/с выполняется, через настенные воздухораспределители.
 - 2.3. Распределение воздуха общеобменной системой вентиляции по помещениям выполняется воздуховодами из оцинкованной стали, класса «П». Приточные воздуховоды теплоизолируются теплоизоляционным материалом толщиной 5 мм.

╝		ды теплоизолируются теплоизоляционным материалом толщиной 5 мм.																																		
	Изм.	Кол	Лист	№док	Подп.	Дата	5202/2017-0)B																												
	Рук. Г	Пр-та.	Кек	нев				Стадия	Лист	Листов																										
\dashv		ГИП Янушевски		,		·		·		·		Ť		Янушевский Кекнев		,		,		·		,		·		·		·		· ·			Помещение по адресу: Деловой комплекс "EMPIRE" г. Москва,	РΠ	6	16
	Проверил Разработал		Януше	евский			Пресненская наб. д.6, стр.2, 52 эт., помещение N 5202	000 "0	істракшн"																											

3. Кондиционирование

- 3.1. Кондиционирование осуществляется 2-х трубными фанкойлами кассетного типа, с двухходовыми вентилями и пультами управления.
- 3.2. Холодоснабжение систем осуществляется от центральной холодильной машины. Параметры холодоносителя 8/13°C. Трубопроводы систем холодоснабжения проложить из полипропиленовых труб Kan-Therm Pn20. Теплоизоляция трубопроводов холодоснабжения K-Flex ST толщиной 9 мм, с проклейкой швов клеем.
 - 3.3. Уклон трубопроводов холодоснабжения в сторону установленного оборудования.
 - 3.4. Слив трубопроводов холодоснабжения осуществляется через сливные краны.
- 3.5. Отвод конденсата от фанкойлов осуществляется, через встроенные дренажные помпы, дренажной системой (трубами PPR), с уклоном 0.01. Слив осуществляется в существующую дренажную систему.
- 3.6. Отвод воздуха из системы холодоснабжения производится через автоматические воздухоотводчики, установленные на фанкойлах.

4. Автоматизация.

- 4.1. Для обеспечения заданных параметров, сокращения расхода тепла, холода и электроэнергии и для сокращения обслуживающего персонала проектом предусматривается автоматическое исполнение следующих операций по управлению системами:
- местное регулирование параметров в офисных помещениях согласно заданным параметрам с пультов управления фанкойлов.
- 4.2. Управление системами приточно вытяжной вентиляции центральное, системой кондиционирования местное.

5. Охрана окружающей среды.

- 5.1. Выбросов в атмосферу и утечек вредных для окружающей среды веществ во время работы систем вентиляции и кондиционирования не происходит.
- 5.2. Для предотвращения превышения нормируемых пределов уровней звукового давления и вибрации от вентиляционного и холодильного оборудования проектом предусматриваются следующие мероприятия:
 - ограничены скорости выхода воздуха из воздухораспределителей до скоростей, исключающих шум;
 - ограничение скорости в воздуховоде и трубах тепло-холодоснабжения.
- 5.3. При работе системы вентиляции и кондиционирования вредные электромагнитные и радиационные излучения не возникают.
- 5.4. В процессе эксплуатации системы вентиляции и кондиционирования не образуется отходов производства, которые необходимо утилизировать.
- 5.5. При техническом обслуживании промасленная ветошь утилизируется в установленном на предприятии порядке.
- 5.6. Все оборудования и материалы разрешены к применению на территории Российской Федерации и имеют соответствующие сертификаты.

Согласовано

⁄нв.№ подл. | Подпись и дата |Взамен инв.№

6. Охрана труда.

- 6.1. Для защиты людей от поражения электрическим током все электроустановки подлежат заземлению, имеют систему аварийного автоматического отключения при неисправности электроустановки, выполненных согласно ПУЭ.
- 6.2. Конструкция оборудования выполнена таким образом, чтобы исключить соприкосновение обслуживающего персонала непосредственно с нагретыми и холодными частями установок. Трубопроводы холодного водоснабжения имеют термоизоляцию.

	стями	устано	вок. Т	рубопр	оводы	холодного водоснабжения имеют тер	моизоля	цию.							
Изм.	Кол	Лист	№док	Подп.	Дата	5202/2017-0)B								
Рук.	Пр-та.	Кек	нев			T T V	Стадия	Лист	Листов						
	ИП	Янушевский		Ť				·				Помещение по адресу: Деловой комплекс "EMPIRE" г. Москва,	РΠ	7	16
Про	верил									Кекнев				Пресненская наб. д.6, стр.2, 52 эт.,	PII
Разра	Проверил Кекнев Разработал Янушевский				помещение N 5202	ООО "Сити Констракі		істракшн"							

- 6.3. Система вентиляции и кондиционирования автоматически отключается при возникновении пожара от сигнала системы пожарной автоматики.
 - 6.4. Все воздуховоды имеют защиту от статического электричества.
- 6.5. Для обслуживания системы вентиляции и кондиционирования допускается специально обученный персонал, прошедший проверку знаний и сдавший экзамен на допуск к самостоятельной работе.
- 6.6. Все работы по обслуживанию и ремонту системы вентиляции и кондиционирования воздуха проводятся на отключенных установках. При проведении ремонтных работ должны быть вывешены предупреждающие плакаты.

7. Указания по монтажу.

- 7.1. Монтаж оборудования выполнить в соответствии с инструкциями фирм изготовителей оборудования.
- 7.2. Монтаж системы холодоснабжения и системы дренажа строго по месту. Трубопроводы закрепить на сантехнические хомуты или на перфоленту.
- 7.3. Воздуховоды выполнить из оцинкованной стали. Монтаж вести согласно СП 73.13330.2012.
- 7.4. Воздуховоды приточной системы теплоизолировать материалом типа Пенофол С5, самоклеящийся.
 - 7.5. Для сервисного обслуживания необходим свободный доступ ко всем системам
 - 7.6. Предусмотреть люки доступа для оборудования в местах закрытыми потолками.
- 7.7. Монтаж и приемку в эксплуатацию системы кондиционирования и трубопроводов холодоснабжения выполнить в соответствии со СП 73.13330.2012 «Внутренние санитарно технические системы».

ŀ	+										
9HO											
Согласовано											
8	 -										
	н инв.										
	Взамен инв.№										
	\rightarrow			1			1				
	Подпись и дата							5202/2017-0)B		
	Ē	Изм.	Кол		№док	Подп.	Дата		Ι_ Ι		
	e		Пр-та. ⊿⊓		нев			Помещение по адресу: Деловой	Стадия	Лист	Листов
	оди.		ИП верил	Януше Кек				комплекс "EMPIRE" г. Москва, Пресненская наб. д.6, стр.2, 52 эт.,	РΠ	8	16
	Инв.№ подл.							помещение N 5202	ООО "Сити Констракшн"		стракшн"
	-	Разра	аботал	Януше	ЭВСКИЙ						

Прилагаемые документы

ОВК	Спецификация оборудования изделий и материалов	На 2 листах

Ведомость рабочих чертежей основного комплекта

/lucm	Наименование	Примечание
1-9	Общие данные. Общие указания	
10-14	Планы офисов. Схемы и чертежи	

Основные показатели по чертежам вентиляции


Наименование				Pat	ход тепла, кВт				<i>Установленная</i>
Здания (сооружения, помещения)	Оδьем, М²	Периоды Года при t _{" с} .	На отопление	На вентиляцию	На горячее водоснабжение	На воздушные тепловые завесы	οδщий	Расход холода, кВт	эстанооленная мощность электродвигателей кВт
Помещения 5202	459,7	-25							0,21
3202		26		-				8,5	

Характеристика отопительно-вентиляционных систем

		Наименование		Венти	Пиашор			Электродвиг	ашель		Во	здухон	aspega	тель		Фильтр	Возд	Яхоохис	тдпшель	
Обозначение системы	Кол.	(wexholosnaeckoso	aspesama установки	Tun, исполнение по взрывозащите	L m³/4	Р Па	N	N	n	Tun	Кол		-ра ева, С	Pacxod men/a KBm	ΔP Πα	Tun	1	ра дения,	Расход холода	Примечание
		оборудования)										om	go	KDIII			om	до	Bm	
AC-01/54	1	Санузел 1	Выт. Сист	Существ.	150	40														
AC-01/54	1	Санузел 2	Выт. Сист	Существ.	120	40														
AC-01/54	1	Кухня	Выт. Сист	Существ.	60	80														
K1,K2,K3	3	Кабинет 1,2, Переговорная	Касс. Фанк.	DF-300EA	510			0,05								EU2	30	23	1,59	
K4	1	Open Space	Касс. Фанк	DF-400EA	510			0,06								EU2	30	23	2,4	

	B3																		
	u dama														5202/2017 - OE	BuK			
	Подп.								Изм.	Кол.уч	Лист	№ док.	Подп.	Дата	Помещения по адресу: г. Москва, Г стр. 2, 52 этаж. Пом. N5202, Офб	-			
ŀ	+	1							Рук. І	7р-та	Кекнев	β				Лит.	Лист	Лu	істов
	-:								ΓΙ	1/7	Янушева	ский			Вентиляция и кондиционирование	0.77			16
١	подл.								Разр	αδοπαл	Янушев	ский				РΠ			16
١	N̄₀								Пров	ерил					Общие данные. Характеристика				
1	Инв.														отопительно-вентиляционных систем	000 "	Гити Кон	страк	шн"
L									Н. Ко	нтр.									
																•			

18. Nº							
Взам. инв. №							
B3.							
Подп. и дата							
эди. и							
W							
\square							
дл.							
Инв. № подл.		T	Π		<u> </u>		Лист
Инв.						08.07-132/16-0B	10
لـــــــا	Изм. Кол	.уч. Лист	№ док.	Подп. Дата	2		

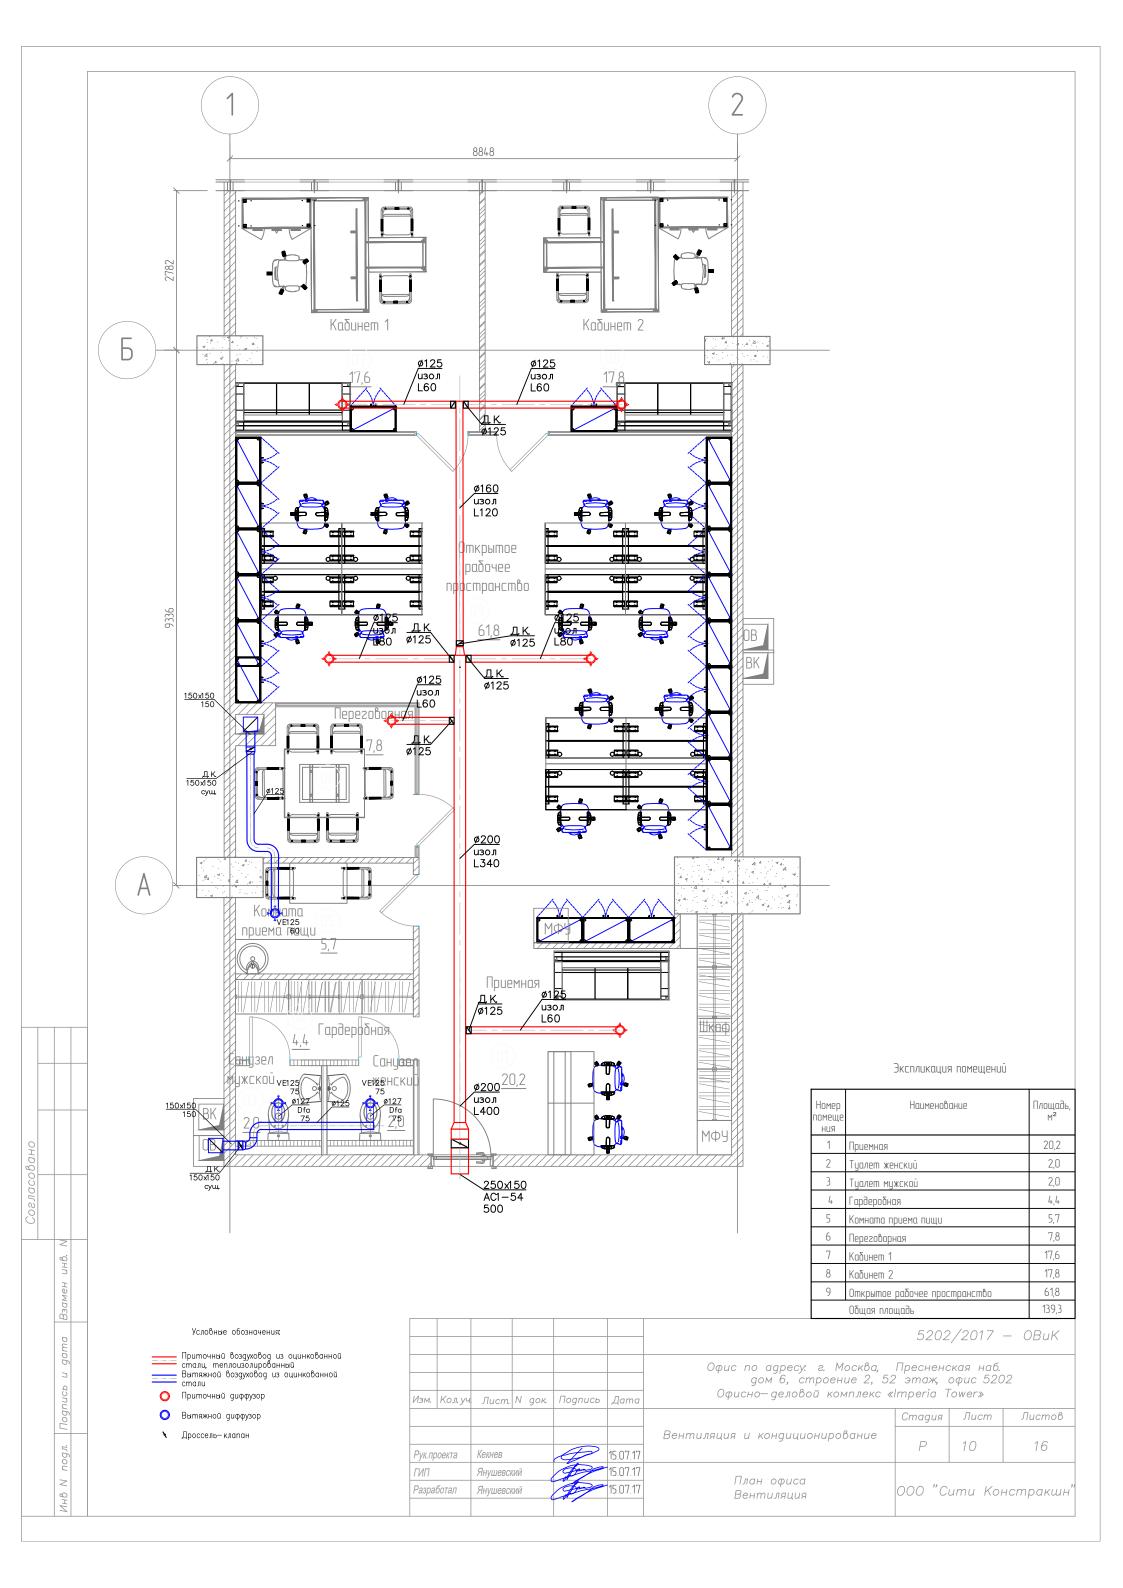




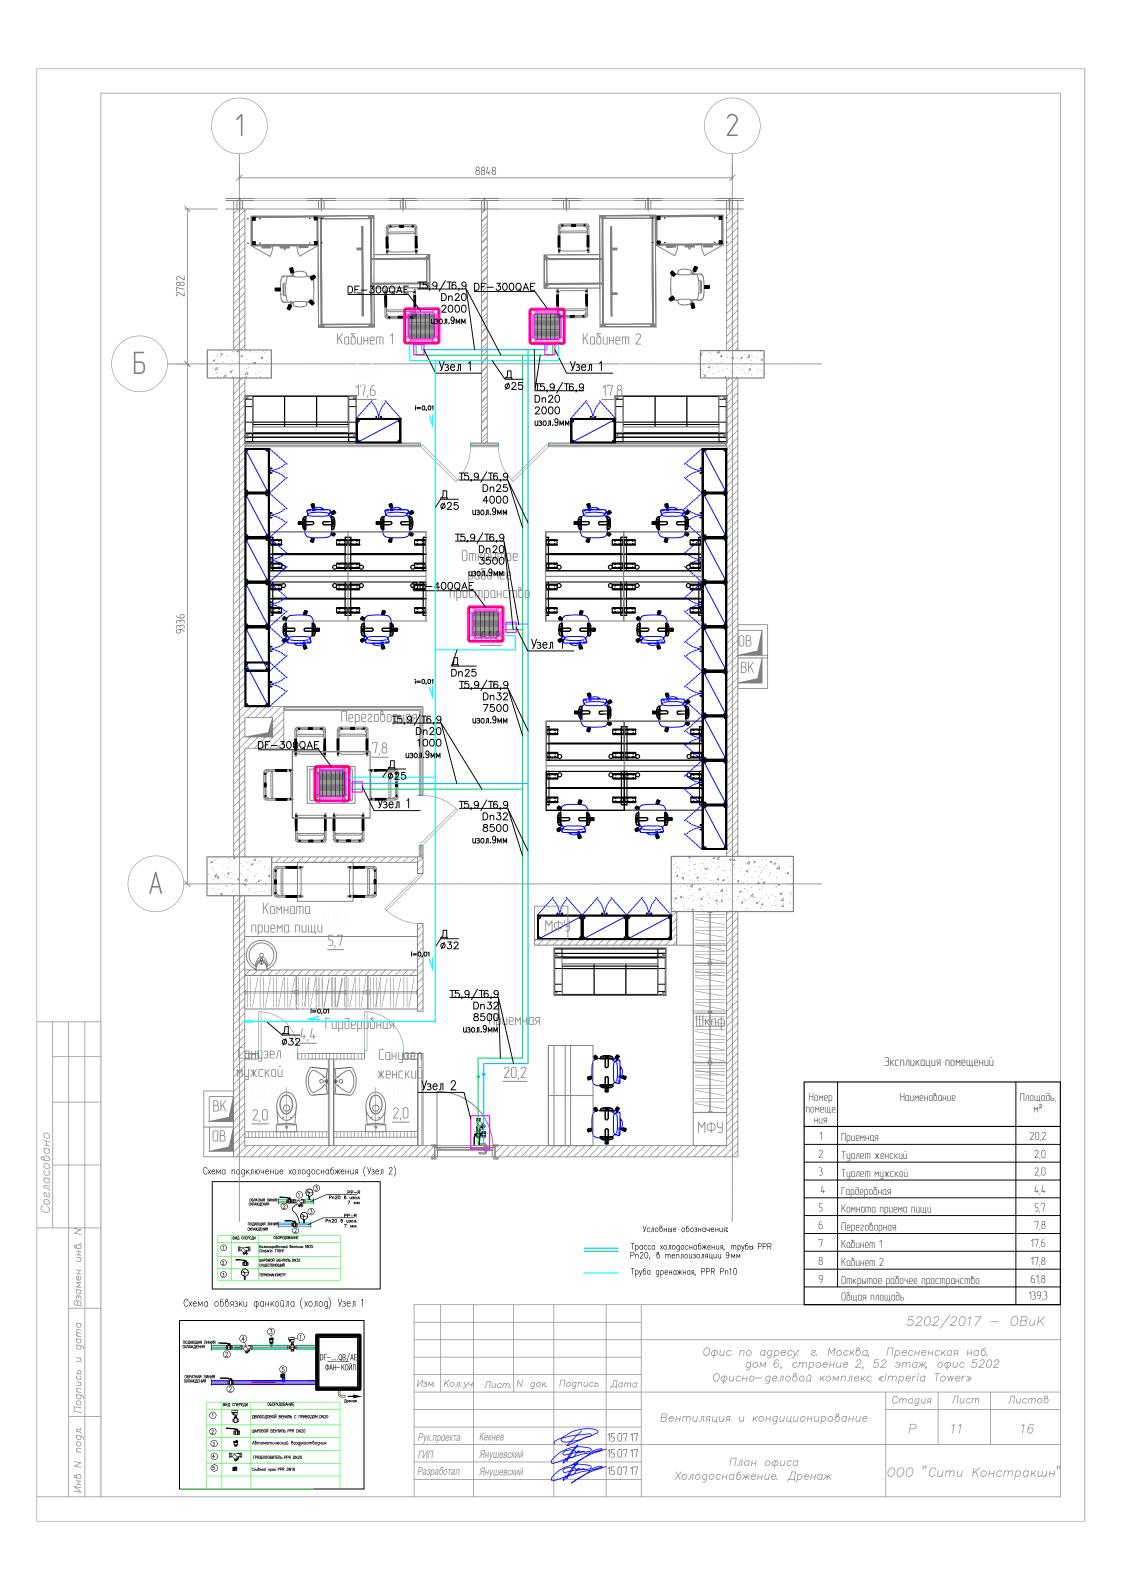



Схема обвязки фанкойла (холод) Узел 1 Схема подключение холодоснабжения (Узел 2)

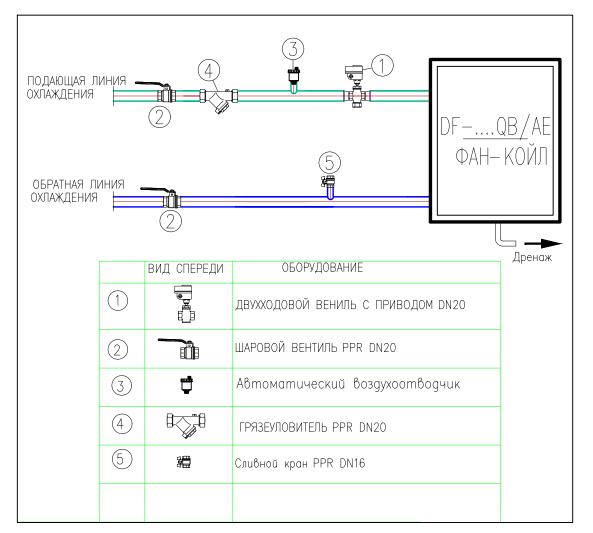

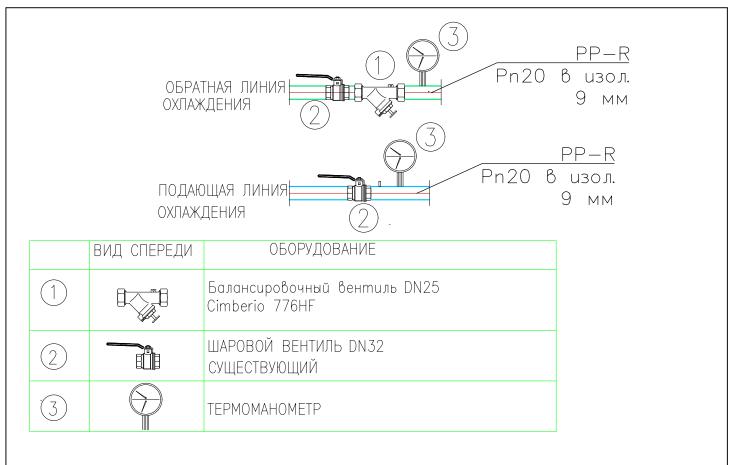


							5202	2/2017	– OBuK
Изм. К	(ол. уч	Лист.	N док	Подпись	Дата	Офис по agpecy: г. Москва, дом 6, строение 2, 52 Офисно— деловой комплекс «	2 этаж,	οφис 520)2
							Стадия	Лист	Листов
Рук.прое	екта	Кекнев		<i>A</i>	15.07.17	Вентиляция и кондиционирование	P	12	16
ГИП Разработ	тал	Янушевск Янушевск		Francisco de la constante de l	15.07.17 15.07.17	План офиса Узлы	000 "C	umu Koi	нстракшн"

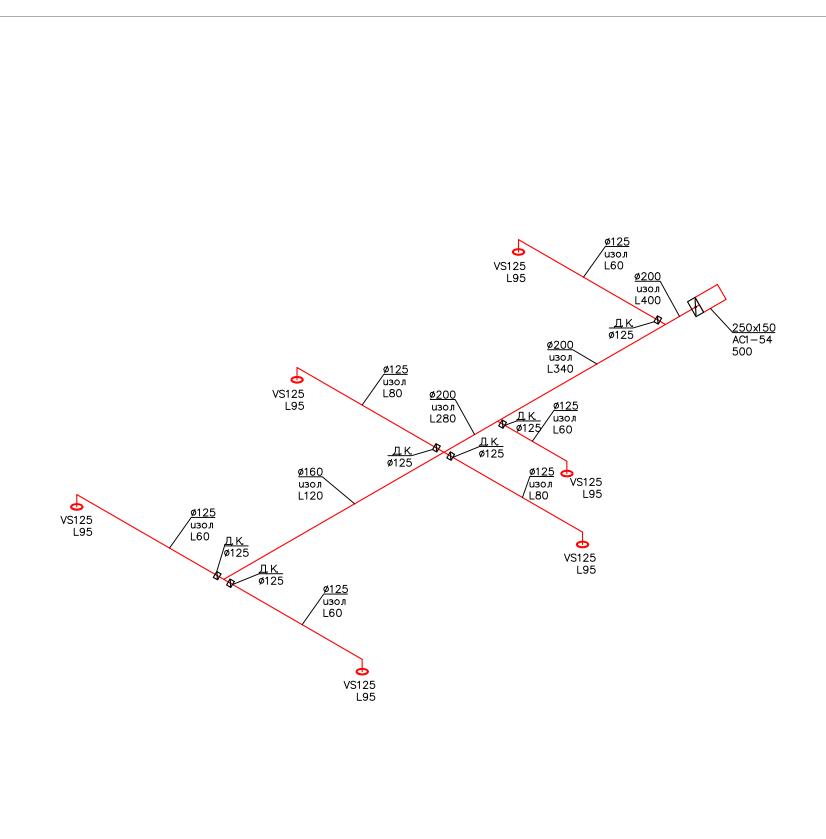

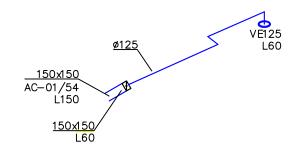


Взамен инв.

Инв N nogл. Подпись и дата

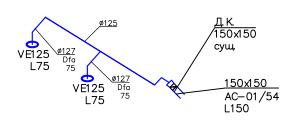

							5202	2/2017	– OBuK	
Изм.	Кол. уч	Лист.	N док	Подпись	Дата	Офис по адресу: г. Москва, дом 6, строение 2, 52 Офисно— деловой комплекс «	2 этаж,	οφυς 520)2	
							Стадия Лист Ли			
Рук.пр	оекта	Кекнев		<i>A</i>	15.07.17	Вентиляция и кондиционирование	P	16		
ГИП Разра	ботал	Янушевсі Янушевсі		Jan Jan	15.07.17 15.07.17	Аксонометрические схемы системы вентиляции	000 "C	ити Ког	нстракшн'	
						edeliteita eenittasiaqaa	гистеми оснтиляции			

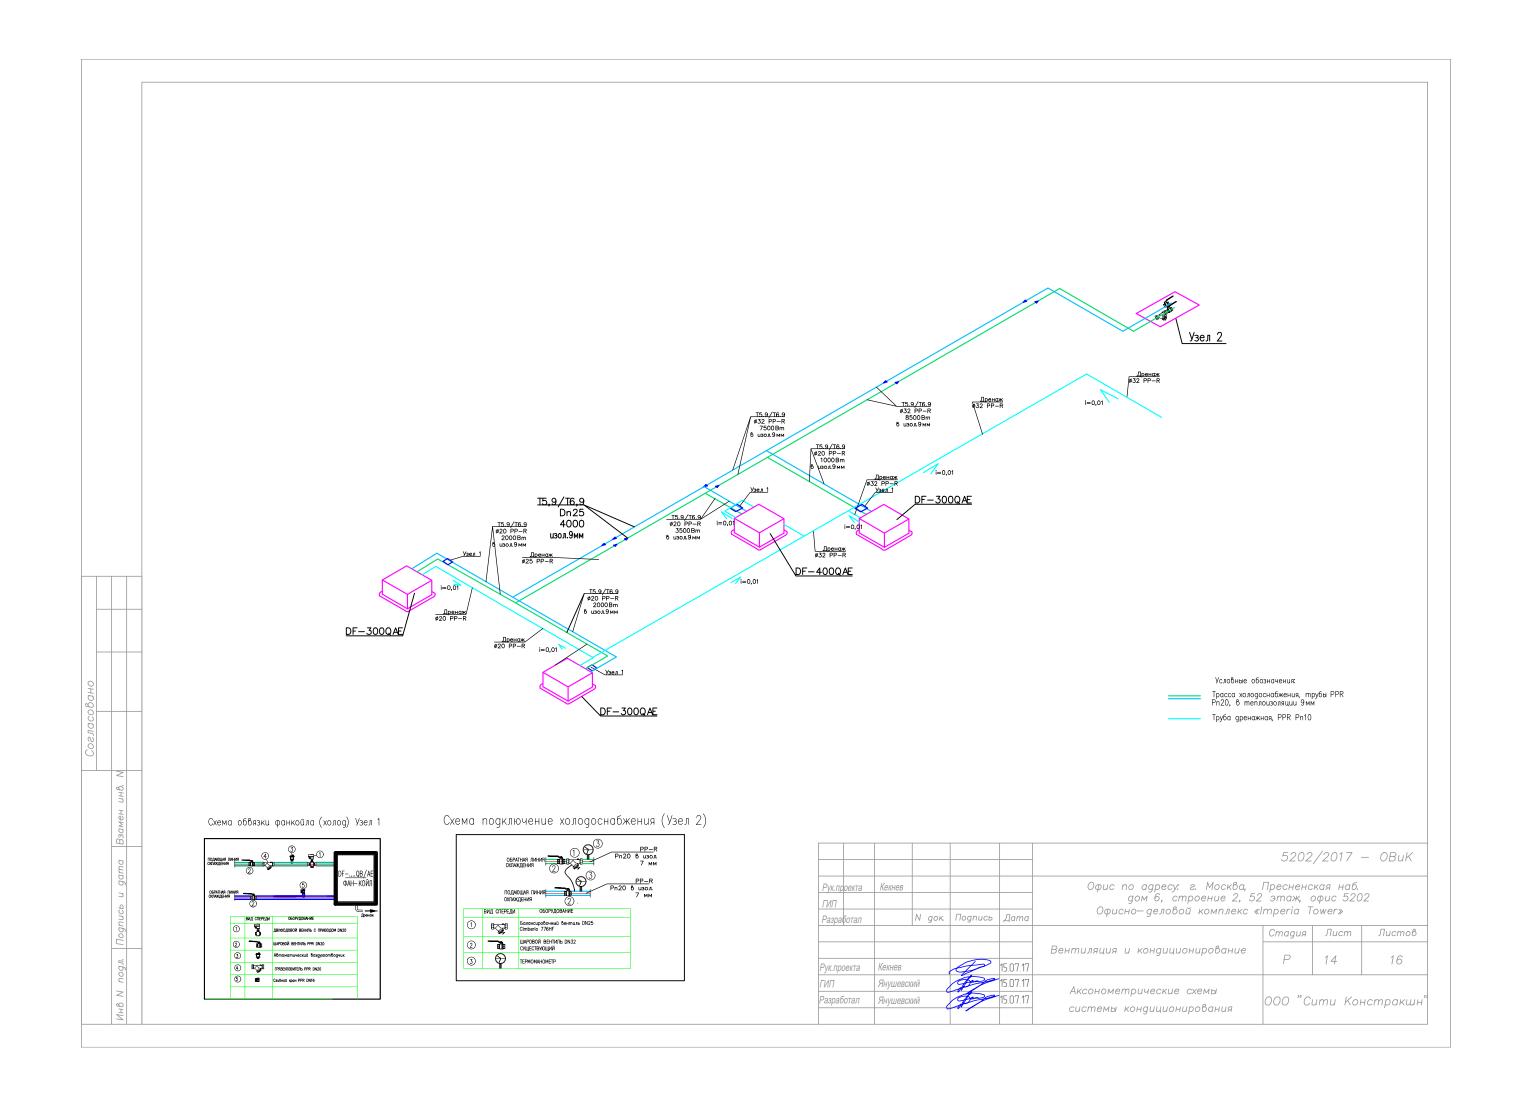

Исходные данные (холод): Qx = 8500 Bm. (Рабочая среда — вода, T8/13C, Ppa6 8,0 Bar, nepenag: 0,7 Bar..)

 $Kv = 10 x \frac{Q [m^3/4]}{\sqrt{\Delta p} [M\Pi a]}$ Q(м3/час) 1,46; Kv= 2,5 (Клапан Dn25)


инв.


Взамен

Подпись и дата

Инв И подл.

CIM 776 – CIM 777 HIGH FLOW 1" DN 25 Зависимость расхода от значения преднастройки

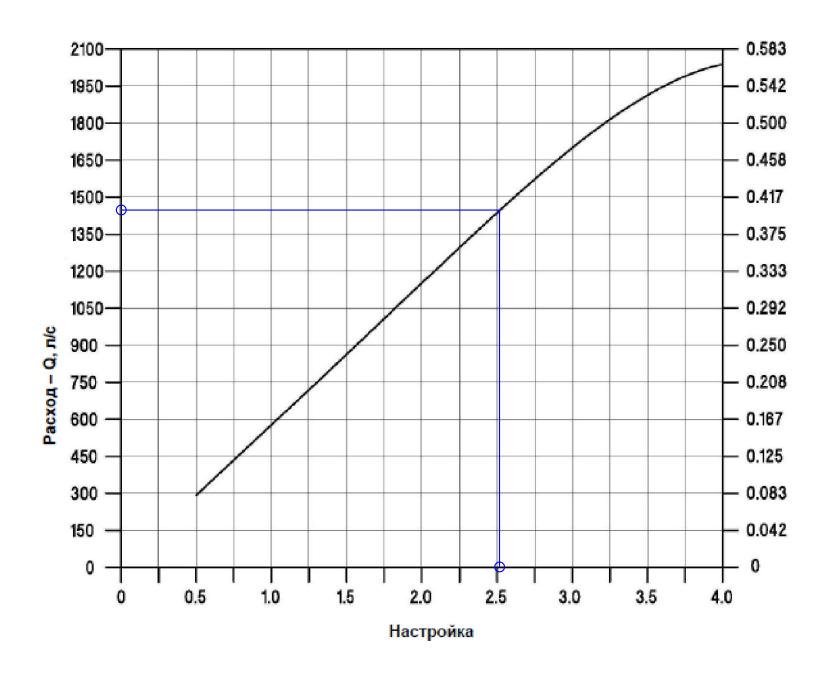

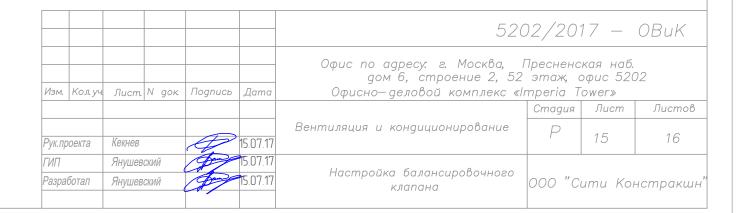

Позиция	Наименование и техническая характеристика	Тип, марка, обозначение документа, опросного листа	Код оборудования, изделия, материала	Завод изготовитель / поставщик	Единица измере- ния	K-80	Масса единицы, кг	Примечание
1	2	3	4	5	6	7	8	9
	Система кондиционирования							
	Основное оборудование							
1	Фанкойл кассетного типа, 2-х трубный	DF-300AE		DANTEX	шт.	3		
2	Фанкойл кассетного типа, 2-х трубный	DF-400AE		DANTEX	шт.	1		
3	Комплект обвязки (2-х ходовой клапан с приводом и соединительный комплект)	VA/20		Clima Es.	Комп.	4		
4	Кран шаровой PPR	Dn20		PBK	шт.	12		
5	Балансировочный вентиль, автоматический	Cim 767 hf		GIACOMONI	шт.	1		
6	Фильтр-грязевик PPR	Dn20		PBK	шт.	4		
7	Автоматический воздухоотводчик	Dn 15 R99		PBK	шт.	4		
8	Спускной кран	Dn16		PBK	шт.	4		
9	Термоманометр	0-10 / 0-120		WIKA	шт.	2		
10	Τρуδα PPRC PN20	PPR 32x4.2		PBK	м.п.	16		
	То же	PPRC 20x3.4		PBK	м.п.	40		
11	Теплоизоляция для труδ K-Flex ST b=9 мм	Dn32		K-FLEX	м.п.	16		
	То же	Dn20		K-FLEX	M.N.	40		
12	Лента самоклеящаяся	K-FLEX IN 0,05*25		K-FLEX	рул.	2		
13	Труδа дренажная PP-R Pn10	Dn25		PBK	M.N.	14		
14	Труба дренажная полужесткая	Dn20		Const	M.N.	4		
	ВЕНТИЛЯЦИЯ							
15	Диффузор вытяжной	VE125		Арктика	шт.	3		
16	Диффузор приточный	VS125		Арктика	шт.	6		
17	Дроссель-клапан	Φ125		Ventil	шт.	6		

. № подл. Подп. и дата Взам. инв. М

						5202/2017-OE	3		
Изм.	Кол.уч	Лист	№ док.	Подп.	Дата	Помещение по адресу: г. Москва, Пр стр. 2, 52 этаж. Пом. N5202 Офде			-
Рук. Г	7р-та	Кекне	β				/lum.	Лист	Λυςποθ
Γν	1Π	Янушев	ский			Вентиляция и кондиционирование	_	16	16
Разрі	αδοπαл	Янушев	ский				Р	16	16
Пров	ерил .					Спецификаация оборудования	000 "נו	іти Консп	пракшн"
H. Koi	нтр.								

1	2	3	4	5	6	7	8	9
18	Воздуховод гибкий	Dfa127		Diaflex	Уn.	1		
19	Воздуховоды из оцинкованной стали	b=0,55-0,7 mm		Ventil	м2.	20		
20	Фасонные изделия из оцинкованной стали	b=0,55-0,7 mm		Ventil	м2.	6		
21	Теплоизоляция, фольгированная, самоклеящаяся	Пенофол C b=5 мм.		Пенофол	м2.	23		
22	Расходные материалы			Const	Комп.	1		

Взам. инв. Л	
Подп. и дата	
№ подл.	

Изм.	Кол.уч.	Лист	№ док.	Подп.	Дат

5202/2017-OB 17