Общество с ограниченной ответственностью Поволжский центр экспертизы и испытаний "ИМТОС". Свидетельство № П1-06-2-0503 от 10 апреля 2013 г.



ЗАКАЗЧИК:

Белоцсова Татьяна Михайловна

НАИМЕНОВАНИЕ ПРОЕКТА: Производственное здание, расположенное по адресу: г.о.Новокуйбышевск, ул.Вокзальная, участок 4

РАБОЧАЯ ДОКУМЕНТАЦИЯ

Производственное здание, расположенное по адресу: г.о.Новокуйбышевск, ул.Вокзальная, участок 4

Конструкции металлические (ферма)

106-15-KM.0

Общество с ограниченной ответственностью Поволжский центр экспертизы и испытаний "ИМТОС" Свидетельство № П1-06-2-0503 от 10 апреля 2013 г.



ЗАКАЗЧИК:

Белоцсова Татьяна Михайловна

НАИМЕНОВАНИЕ ПРОЕКТА: Производственное здание, расположенное по адресу: г.о.Новокуйбышевск, ул.Вокзальная, участок 4

РАБОЧАЯ ДОКУМЕНТАЦИЯ

Производственное здание, расположенное по адресу: г.о.Новокуйбышевск, ул.Вокзальная, участок 4

Конструкции металлические (ферма)

106-15-KM.0

Директор Е.В. Репекто

Главный инженер проекта В.П. Путалов

Ведомость рабочих чертежей

/lucm	Наименование	Примечание
1	Общие данные	
2	Геометрическая схема фермы (размеры в мм, усилия в кН, сечения элементов и схема расположения сухариков); Схема расположения подвесных путей	
3	Узел 1; Узел 2; Узел 3	
4	Узел 4; Узел 5; Узел 6; Узел 7	
5	Узел 8;Узел 9	
6	Узел 10; Узел 11	
7	Спецификация металлопроката	


0				
Согласовано				
	014	No		


подл. Подпись и дата Взам. инв. No


Общие указания


- 1. В настоящем альбоме представлены рабочие чертежи стропильной конструкции с подвесными путями для одного крана грузоподъёмностью не более 3,2 т. Здание расположено по адресу: г.о.Новокуйбышевск, ул.Вокзальная, участок 4. Настоящий альбом смотреть совместно с альбомами 106–15–КР, 106–15–АР, 106–15–КМ, 106–15–КЖ.
- 2. Альбом разработан для следующих условий:
 - расчетная снеговая нагрузка 240 кгс/м;
 - ветровой район III;
 - тип местности А;
 - средняя температура наиболее холодной пятидневки минус 30°С;
 - зона влажности сухая;
- 3аводские соединения сварные. Сварка полуавтоматическая в среде ${\rm CO_2}$ сварочной проволокой ${\rm CB-08\Gamma2C}$. При переходе на ручную сварку применять электроды ${\rm 342A}$ ГОСТ ${\rm 9467-75}$. Катеты сварных швов принять ${\rm k_f=6}$ мм.
- 4. Изготовление конструкций и строительно-монтажные работы вести в соответствии с указаниями на чертежах, проектом производства работ и с требованиями соответствующих глав:
 - СНиП 70.1330.2012 "Несущие и ограждающие конструкции";
- 5. При производстве работ должны выполняться требования СНиП 12-03-2001 "Безопасность труда в строительстве. Часть 1. Общие требования", СНиП 12-04-2002 "Безопасность труда в строительстве. Часть 2. Строительное производство".


						106-15-KM.0					
Изм.	Кол.уч.	Лист	№док.	Подп.	Дата	Производственное здание, расположенное по адресу: г.о.Новокуйбышевск, ул.Вокзальная, участок 4					
о азрад		Аглиул	_				Стадия	/lucm	Листов		
Іровер	υил	Бубнов)			Производственное здание	Р	1	7		
1.конп	роль	Penek	mo .			Спецификации фундаментов и арматурных изделий; Ведомость расхода стали	000 ПЦЭИ "ИГ		1MTOC"		

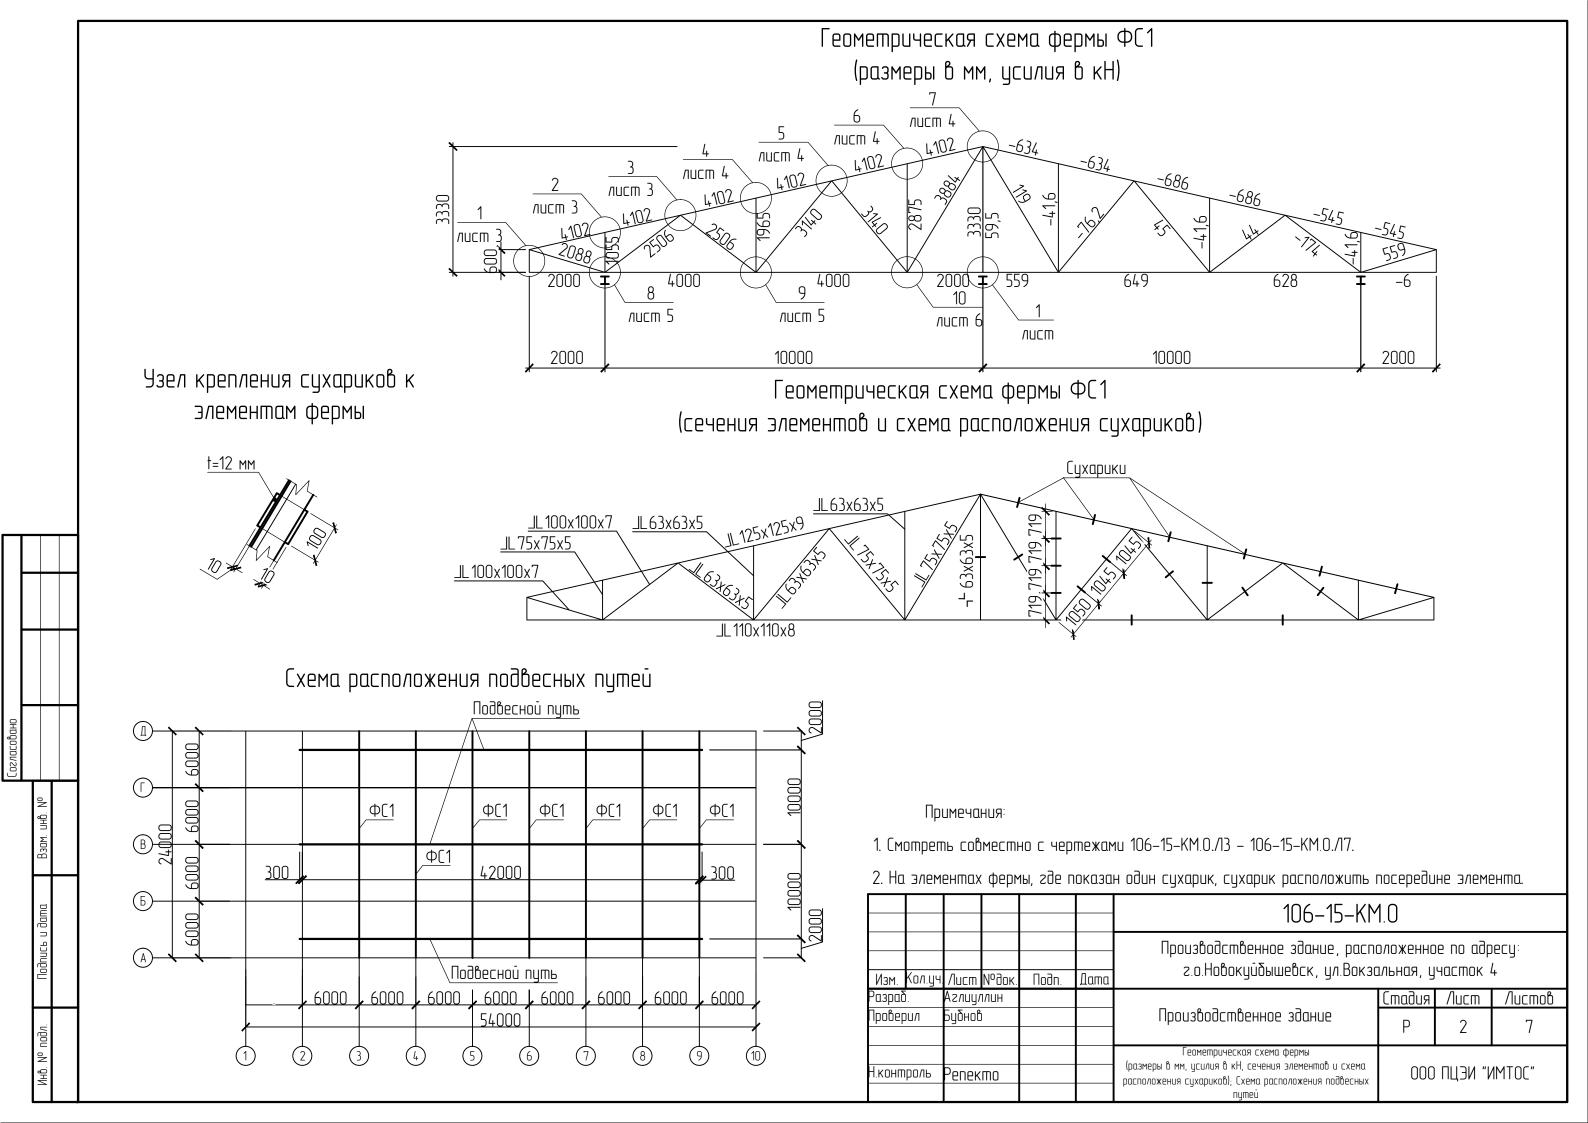

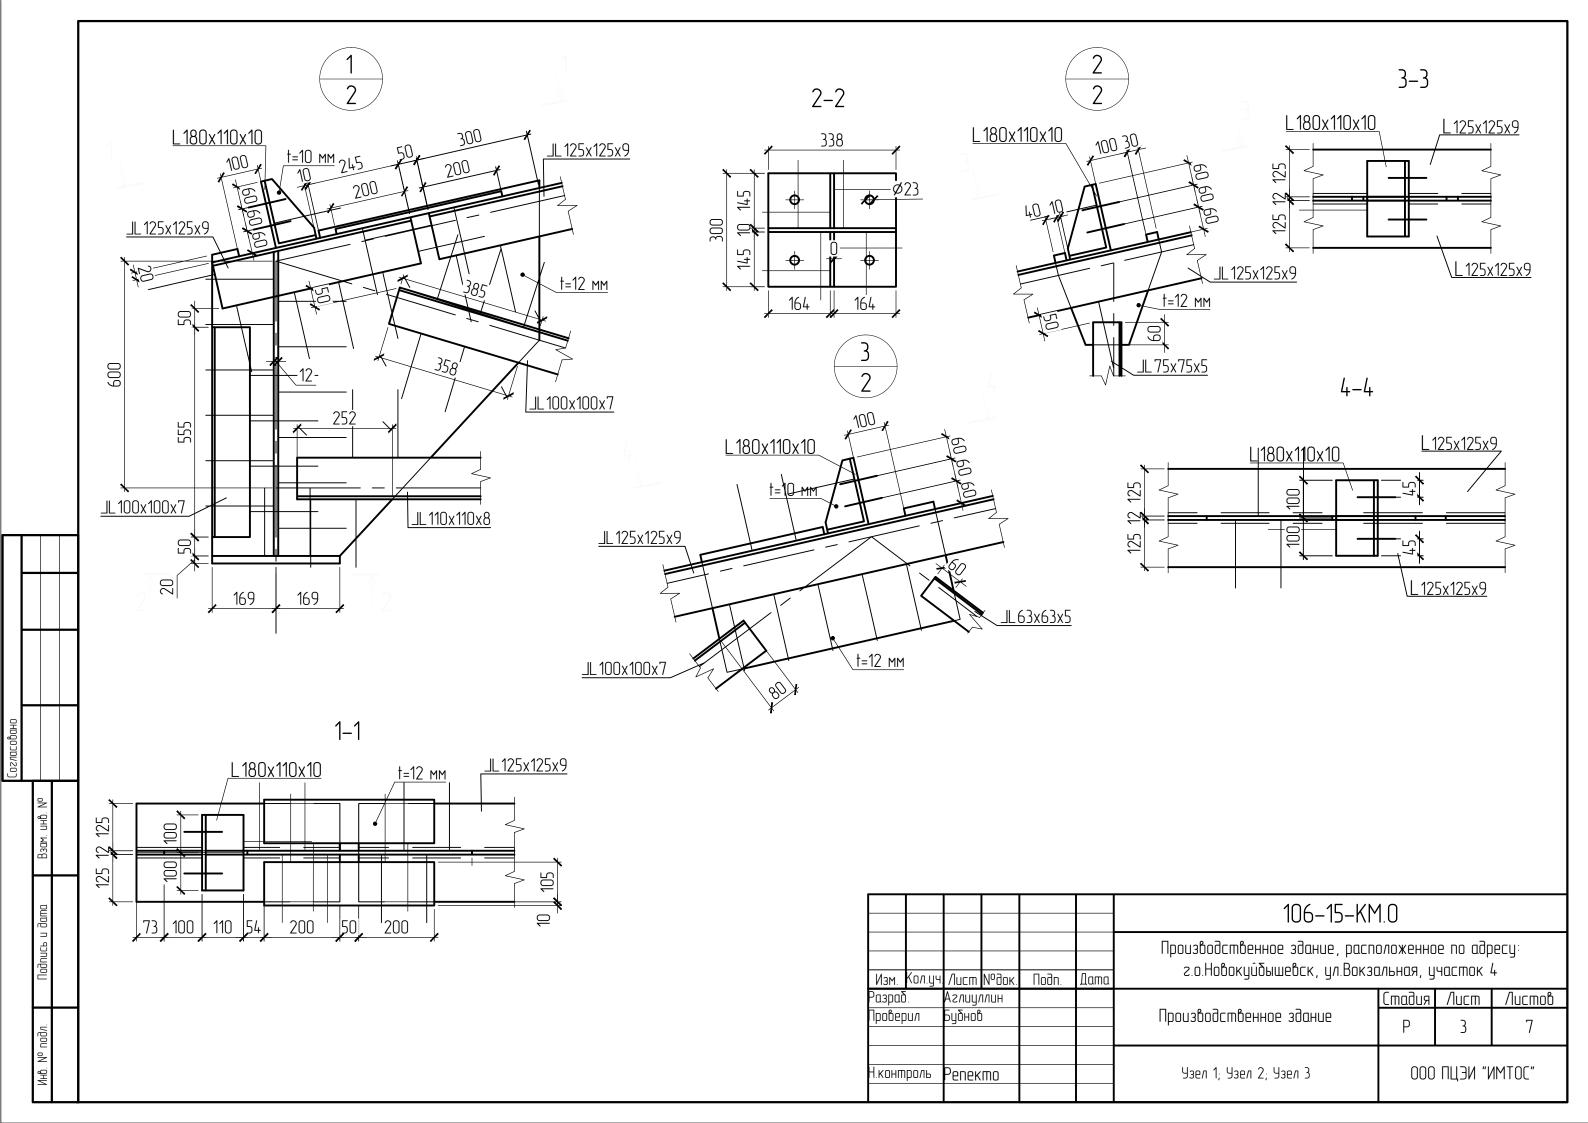

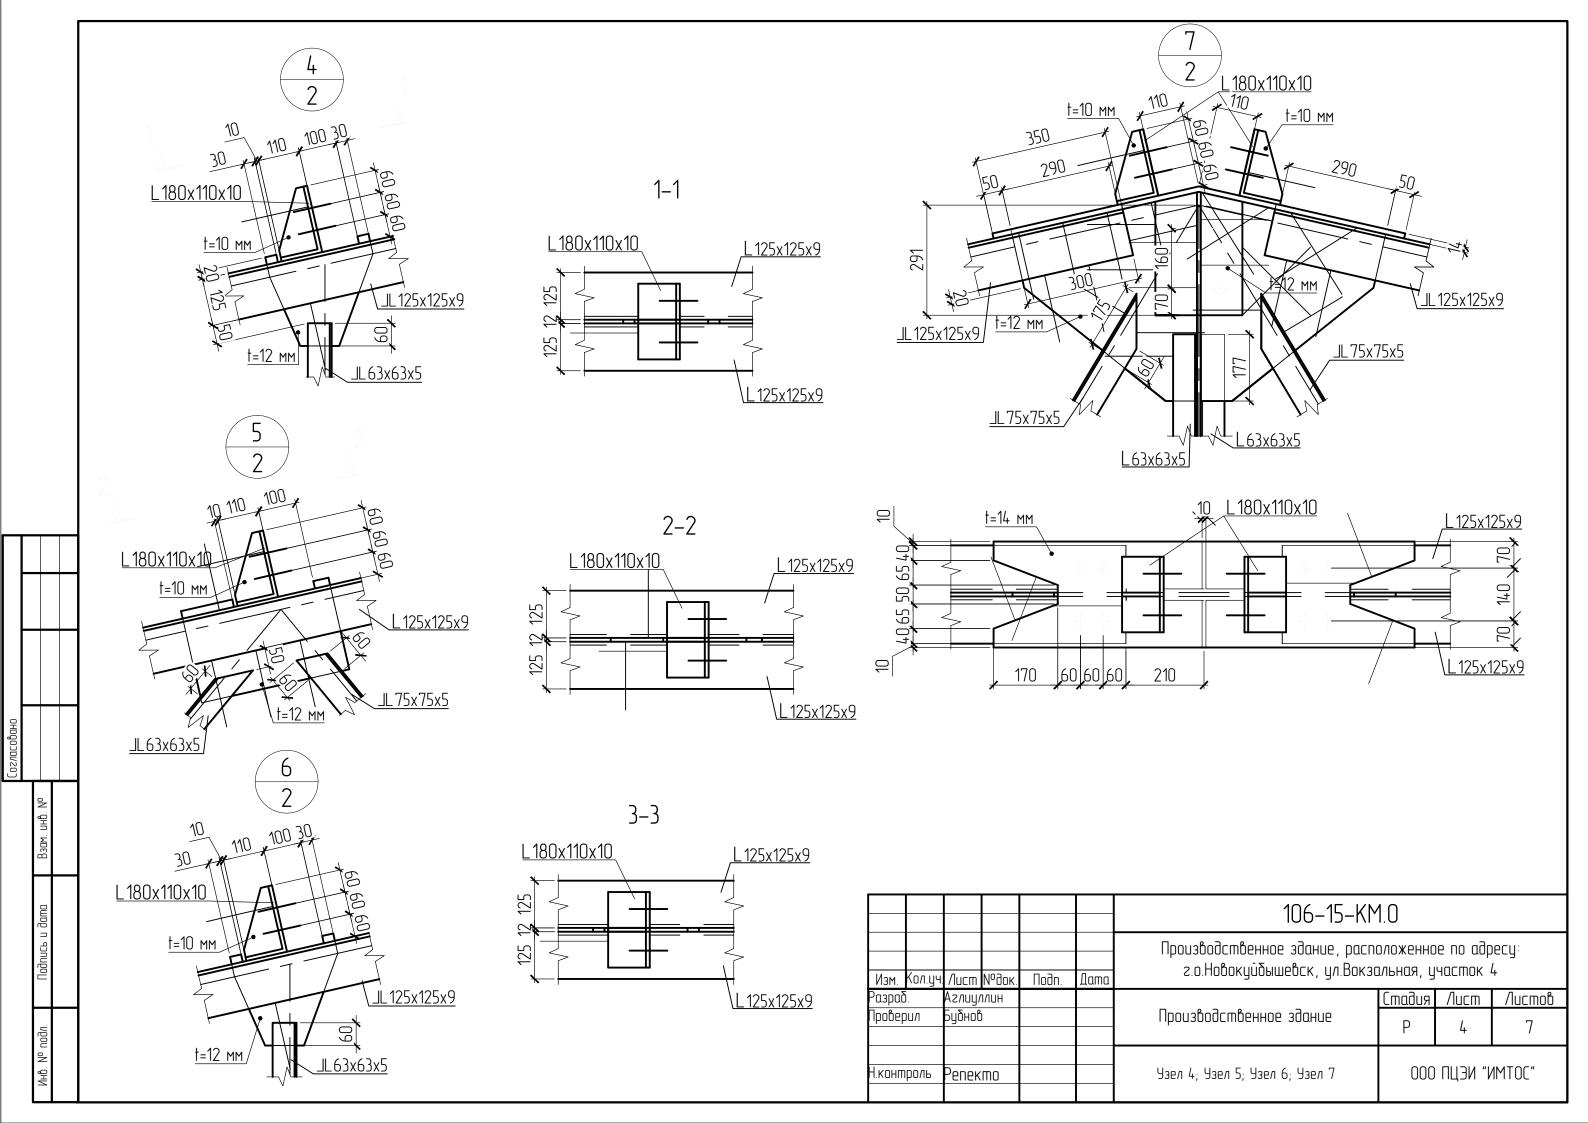

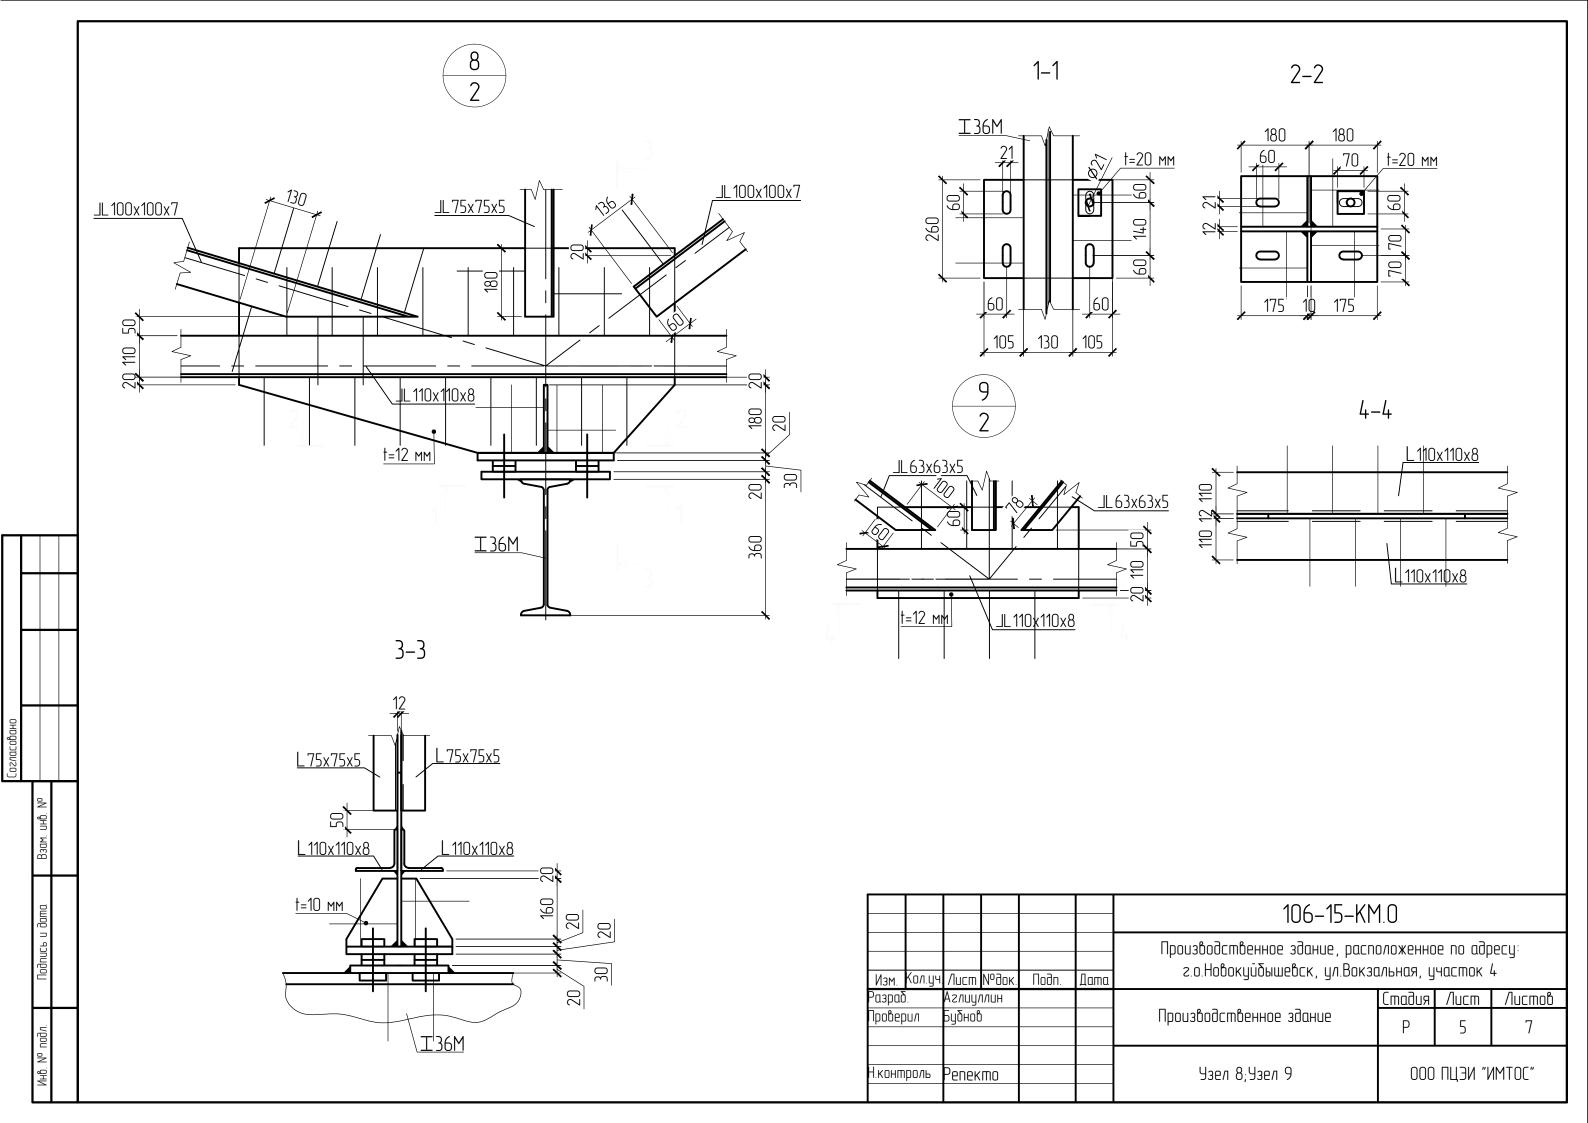

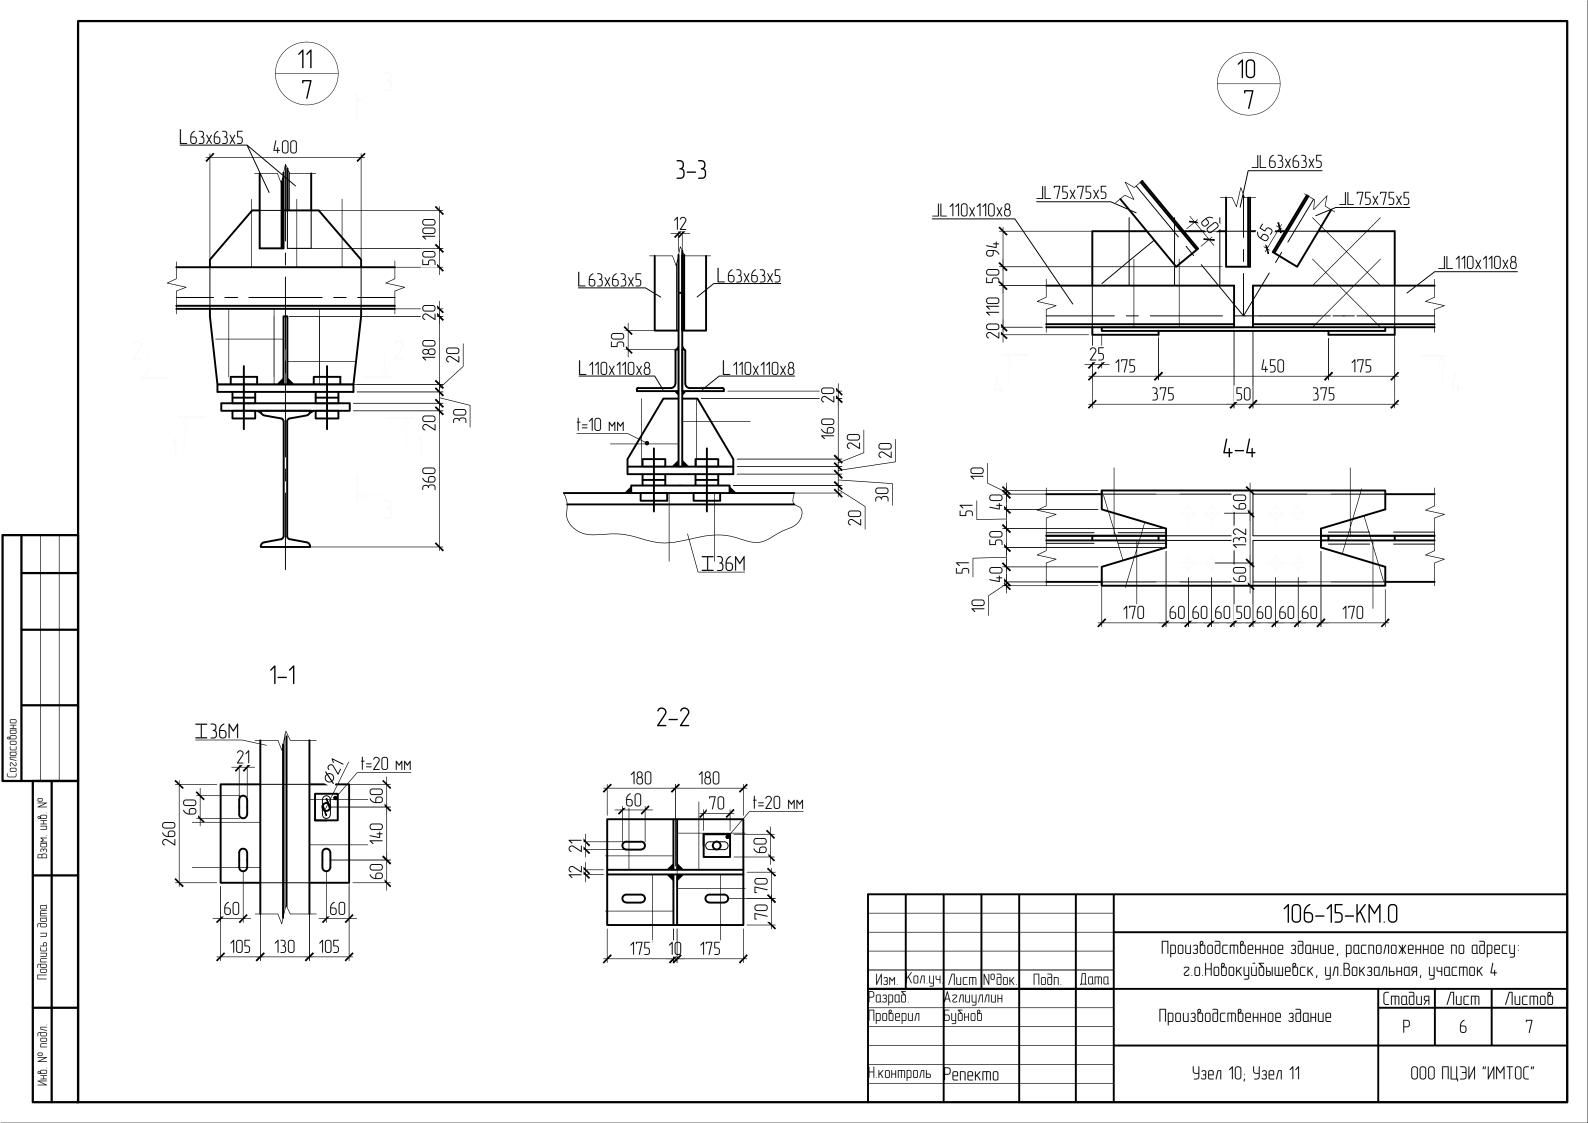

Наименование профиля ГОСТ, ТУ	Наименование или марка металла ГОСТ, ТУ	Номер или размеры профиля, мм	No n.n.	Масса металла, т	Общая масса, т
	C245 FOCT 27772–88	110x110x8	1	5.5	5.5
Уголки	C245 FOCT 27772-88	125x125x9	2	7.8	7.8
стальные 20рячекатаные	C245 FOCT 27772–88	100x100x7	3	1.9	1.9
равнополочные. Сортамент	C245 F0CT 27772-88	75x75x5	4	1.6	1.6
FOCT 8509-93	C245 FOCT 27772–88	63x63x5	5	2.0	2.0
	Итого:		6	18.8	18.8
Всего профиля:			7	18.8	18.8
Уголки стальные горячекатаные неравно-	C245 FOCT 27772–88	180x110x10	6	0.5	0.5
полочные. Сортамент ГОСТ 8510-86	Итого:		9	0.5	0.5
Всего профиля:			10	0.5	0.5
Балки двутавровые и швеллеры	C245 FOCT 27772–88	I36M	8	7.8	7.8
стальные специальные ГОСТ 19425-74*	Итого:		9	7.8	7.8
Всего профиля:			10	7.8	7.8
_	С245 ГОСТ 27772–88	†20	12	0.7	0.7
Прокат листовой		†12	13	4.1	4.1
горячекатаный ГОСТ 19903-74		t10	14	0.1	0.1
1001 17703 14	Итого:		15	4.9	4.9
Всего профиля:			16	4.9	4.9
Вс	его масса метал	Ла	17	32.0	32.0

Взам. инв. №

Инв. Nº подл

						106-15-KM.0				
Изм.	Кол.цч	Лист	N°∂ок.	Подп.	Дата	Производственное здание, расположенное по адресу: г.о.Новокуйбышевск, ул.Вокзальная, участок 4				
Разраб	Разраб. Проверил		Аглиуллин Бибнов			Производственное здание	Стадия	/lucm	Листов	
Libonet	וושל	руини	J			произооостоенное зоиние	Р	7	7	
Н.контроль		Репек	(MO			Спецификация металлопроката	000	ПЦЭИ "И	1MTOC"	