Строительство дошкольной образовательной организации на 260 мест. По адресу: РФ, Республика Крым, Бахчисарайский район, г. Бахчисарай, ул. Кооперативная.

#### РАБОЧАЯ ДОКУМЕНТАЦИЯ

Раздел 3. Архитектурные решения

Архитектурные решения 077/171/2-AP



Строительство дошкольной образовательной организации на 260 мест. По адресу: РФ, Республика Крым, Бахчисарайский район, г. Бахчисарай, ул. Кооперативная.

#### РАБОЧАЯ ДОКУМЕНТАЦИЯ

Раздел 3. Архитектурные решения

Архитектурные решения 077/171/2-AP

Заместитель директора по проектированию

М.Ф.Аетов

Главный инженер

С.И.Ардашев

#### Состав графической части

Наименование

Примечание

/lucm

Состав графической части

2		
3		
4		
5		
6	План подвала на отм2,900	
7	План подвала на отм. 0.000	
8	План подвала на отм. +3,600	
9	Маркировочный план на отм. –2,900	
10	Маркировочный план на отм. 0.000	
11	Маркировочный план на отм. +3.600	
12	Кладочный план на отм. 0.000	
13	Кладочный план на отм. +3.600	
14	План кровли	
15	Paspes 1–1	
16	Разрез 2–2	
17	Устройство отмостки	
18	Схема крыльца Кр–1	
19	Схема крыльца Кр–2	
20	Схема крыльца Кр–3	
21	Схема крыльца Кр–4	
22	Схема крыльца Кр–5,6,7,8,9,10,11,12,13.	
23	Схема ограждения ОГ–5	
24	Схема ограждения ОГ–6	
25	Детальная схема фрагмента фасада в осях 2/1–3/1	
26	Схема декоративной панели П–1	
27	Ведомость фасонных элементов	
28	Схемы элементов заполнения оконных проемов	
29	Узлы монтажа оконных блоков	
30	Схемы элементов заполнения дверных проемов	
31	Ведомость внутренней отделки	
32	Развертка помещения №102	
33	Развертка помещения №112	
34	Развертка помещения №201	
35	Развертка помещения №202	
35	Развертка помещений групповых ячеек	
37	Типы стен и перегородок (начало)	
38	Типы стен и перегородок (конец)	
39	Экспликация полов (начало)	
40	Экспликация полов (конец)	
41	Схема сантехнических перегородок Пр—1 в туалетных	
42	Схема сантехнических перегородок Пр–2 в туалетных  Схема сантехнических перегородок Пр–3 в туалетных	

#### Состав проекта

Nº moma	Обозначение	Наименование	Примечание
1	AP	Архитектурные решения	
2	KP	Конструктивные решения	
3	MOE	Электрооборудование	
4	BK	Водопровод, канализация	
5	OB	Отопление, вентиляция	
6	TM	Тепломеханические решения	
7	СС	Сети связи	
8	СБ	Системы безопасности	
9	TX	Технологические решения	

#### Ведомость ссылочных и прилагаемых документов

Обозначение	Наименование	Примечание					
	Ссылочные документы						
СанПиН 2.4.1.3049-13	Санитарно эпидемиологические требования к устройству, содержанию и организации режима работы дошкольных образовательных организаций						
Федеральный закон от 22 июля 2008 г. N 123-Ф3	Технический регламент о требованиях пожарной безопасности						
СП 118.13330.2012	Общественные здания и сооружения. Актуализированная редакция СНиП 31–06–2009 (с Изменением N 1)						
СП 59.13330.2012	Доступность зданий и сооружений для маломобильных групп населения. Актуализированная редакция СНиП 35-01-2001 (с Изменением N 1)						
СП 4.13330.2013	Системы противопожарной защиты. Ограничение распространения пожара на объектах защиты. Требования к объемно-планировочным и конструктивным решениям" (с изменениями на 18 июля 2013 года)						
СП 1.13130.2009	Системы противопожарной защиты. Эвакуационные пути и выходы (с Изменением N 1)						

#### Основные технико-экономические показатели

Наименование	Ед.изм.	Примечание
Вид строительства		новое
Количество этажей	ШM.	2
Общая площадь здания	$M^2$	5 542,11
В т. ч. подвал	M <sup>2</sup>	1 850,36
Первый этаж	M <sup>2</sup>	1 841,83
Второй этаж	M <sup>2</sup>	1 849,92
Площадь застройки	$M^2$	2 305,27
Строительный объём	$M^3$	2 5182,35
В т.ч. выше отм.0.000	$M^3$	1 8460,84
Ниже атм.0.000	м <sup>3</sup>	6721,51

Технические решения, принятые в проекте соответствуют требованиям экологических, санитарно-гигиенических, противопожарных и других норм, действующих на территории Российской Федерации, и обеспечивают безопасную для жизни и здоровья людей эксплуатацию объекта при соблюдении предусмотренных проектом мероприятий.

Главный инженер проекта:



Общие цказания:

Проект «Строительство дошкольного образовательной организации на 260 мест, по адресу: Р Крым, г. Бахчисарай, ул. Кооперативная» разработан на основании: задания заказчика, нормативных документов и утвержденной схемы генерального плана.

Условия строительства:

Климатический район строительства — IIIБ;

Расчетная температура наружного воздуха – минус 15°C (СНиП 23-01-99\*);

Сейсмическая активность участка, согласно карты сейсмического

микрорайонирования территории Крыма, составляет – 8 баллов;

Класс ответственности здания – ІІ (нормальный);

Степень огнестойкости здания — ІІ (СНиП 21-01-97);

Класс здания по функциональной пожарной опасности – Ф 1.1 (СНиП 21–01–97);

Класс конструктивной пожарной опасности – СО.

Категория здания по взрывопожарной и пожарной опасности – Д

Архитектурные решения:

Здание двухэтажное с техническим подвалом. Высота этажей принята 3,3м, высота помещений технического подвала 2,6м.

Здание детского сада имеет общие размеры в осях 74,55х28,7м.

За относительную отметку 0,000 принята отметка уровня чистого пола первого этажа здания, соответствующая абсолютной отметке 200,30 по ГП.

По конструктивному решению здание запроектировано по каркасно-колонной системе, с продольными и поперечными ненесущими стенами, диафрагмами жесткости и колоннами каркаса. Пространственная жесткость здания обеспечивается системой диафрагм жесткости, колонн и жестких дисков перекрытия и покрытия. Основным несущим вертикальным элементом являются колонны, опирающиеся на монолитные железобетонные отдельно-стоящие фундаменты.

Решение по оформлению фасадов вытекает из конструктивнопространственной схемы здания. Все фасады решены с использованием аналогичных композиционных приемов, способствующих совершенствованию архитектурного облика здания: сочетание различных облицовочных материалов.

Основная отделка фасада тонкослойная декоративная штукатурка с улучшенной окраской (RAL 1014).

Цветные вставки фасадной отделки тонкослойная декоративная штукатурка с улучшенной окраской (RAL 1016).

Декоративная отделка наружных стен — обшивка вентилируемым фасадом в цвет дерева.

Контуры оконных и дверных проемов – фасадная цветная штукатурка по сетке (RAL 1033).

Цоколь — облицовка плиткой керамогранитной (RAL 7024).

Все основные помещения с постоянным пребыванием людей имеют естественное освещение через оконные проемы и отвечают требованиям СНиП 23-05-95 «Естественное и искусственное освещение».

#### Ведомость спецификаций

/lucm	Наименование	Примечание
28	Спецификация элементов заполнения оконных проемов	
30	Спецификация элементов заполнения дверных проемов	

	14					
Изм.	Кол.уч.	/lucm	№ док.	Подп.	Дата	
Разра	ботал	Муллата	supob	02	09.2016	
Пров	ерил	Хайруллин			09.2016	
Н. контроль		Ардашев		Jenny	09.2016	
ГИ	1П	Лугманов		H	09.2016	
Утве	ърдил	Аеп	Аетов		09.2016	

Строительство дошкольной образовательной организации на 260 мест г.Бахчисарай, ул.Кооперативная

077/171/2-AP.F4

Дошкольная образовательная организации на 260 мест Р

Общие данные


**Б**УФАНЕФТЕМАШ

/lucm

m 12

/lucmob

43

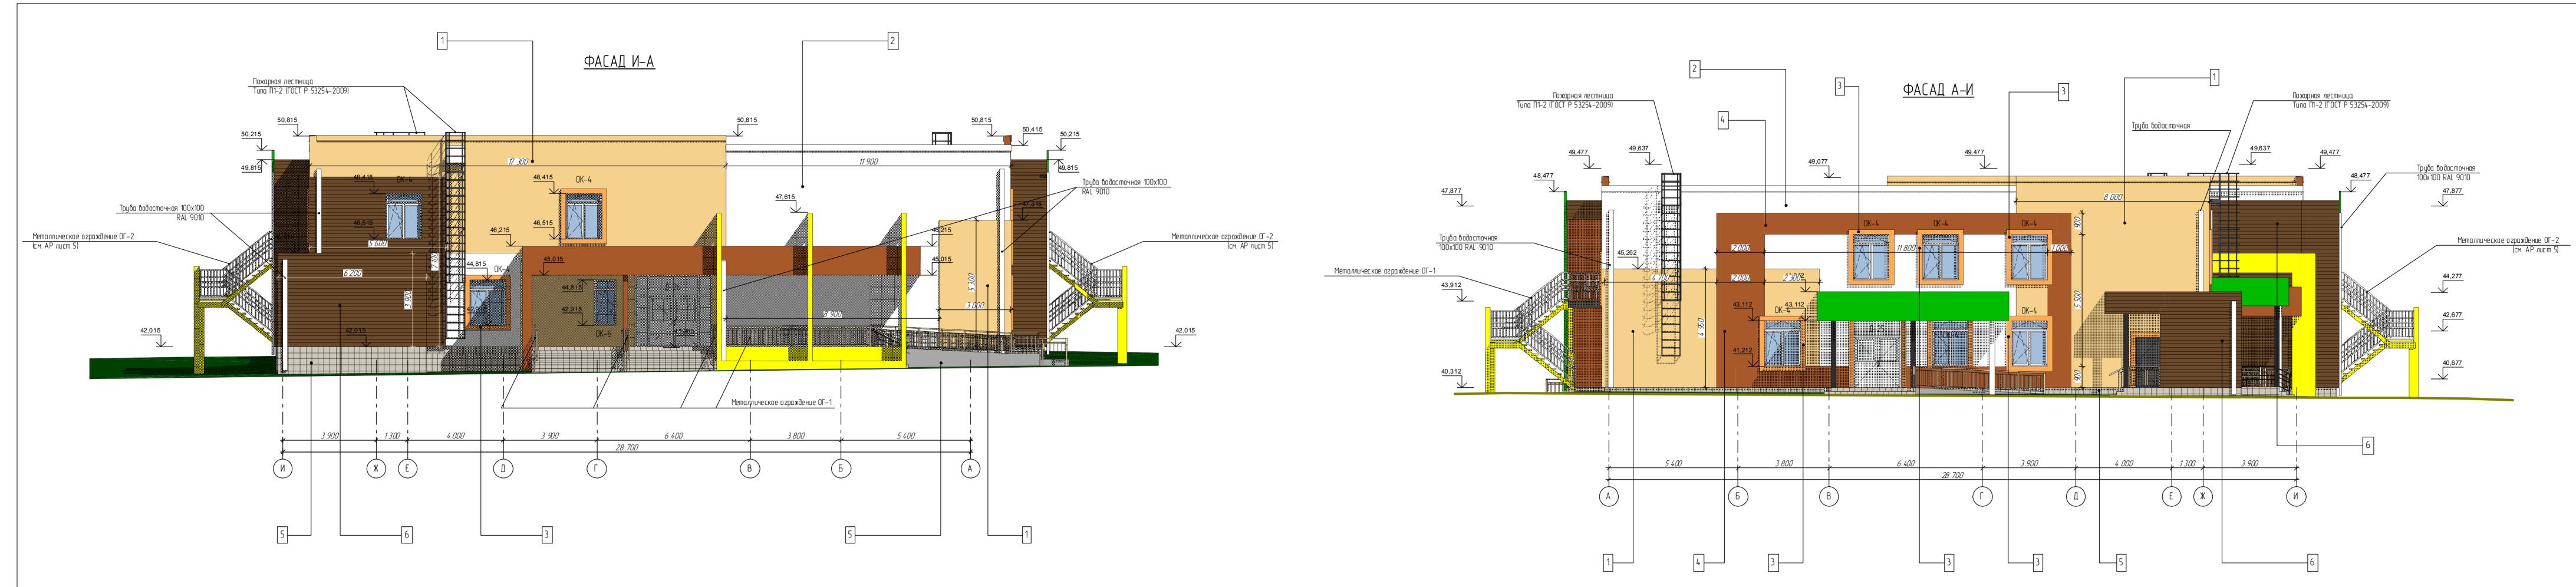

#### <u>Приме чани е:</u>

1. Перед нанесением краски сделать пробные образцы колеров. 2. Перед нанесением краски огрунтовать поверхность. 3. Толщина отделочного слоя из штукатурной смеси — <u>5мм.</u> 4. Вид отделки позиции 3 выполнить с декоративным обрамлением окна экструзионным пенополистеролом 50мм на клею (см. схему


декоративной отделки проема ОК-4).
5. При сплошном выравнивании углов и откосов использовать алюминиевые уголки. 6. Отделка выполняется по плитам утепления из каменной ваты. Узел утепления см. АР лист

# Ведомость наружной отделки Фасад И–А

<b>№</b> n.n .	Наименование и обозначение материала	ко лер а эта лон а цвета или образец Наименование и обозначение	Площадь м2	Ед. изм.	Примечание
1	Сплошное выравнивание штукатурной смесью ( <i>Wa= 1,0 МПа, F50</i> ) по сетке, улучшенное окрашивание за 2 раза	RAL 1014	106,41	м2	Наружные ст
2	Сплошное выравнивание штукатурной смесью ( <i>Wa= 1,0 МПа, F50</i> ) по сетке, улучшенное окрашивание за 2 раза	RAL 9010	97,00	м2	Наружные ст
3	Сплошное выравнивание штукатурной смесью ( <i>Wa= 1,0 МПа, F50</i> ) по сетке, улучшенное окрашивание за 2 раза	RAL 1033	3,9	м2	Наружные ст
4	Сплошное выравнивание штукатурной смесью ( <i>Wa= 1,0 МПа, F50</i> ) по сетке, улучшенное окрашивание за 2 раза	RAL2003	1	м2	Наружные ст
5	Керамогранитная плитка 400х400, на клею (МПа, Wa= 1,2 МПа, F100)	RAL 7024	31,29	м2	Цоколь
6	Система "Вентилируемый фасад" из металлического сайдинга	RAL 8008	50,35	м2	Наружные ст

<b>№</b> n.n .	Наименование и обозначение материала	Наименование и обозначение эталона цвета или образец	Площадь м2	Ed. u3m.	Примечание
1	Сплошное выравнивание штукатурной смесью ( <i>Wa= 1,0 МПа, F50</i> ) по сетке, улучшенное окрашивание за 2 раза	RAL 1014	106,39	м2	Наружные стены
2	Сплошное выравнивание штукатурной смесью ( <i>Wa= 1,0 МПа, F50</i> ) по сетке, улучшенное окрашивание за 2 раза	RAL 9010	149.85	м2	Наружные стены
3	Сплошное выравнивание штукатурной смесью ( <i>Wa= 1,0 МПа, F50</i> ) по сетке, улучшенное окрашивание за 2 раза	RAL 1033	14,67	м2	Наружные стены
4	Сплошное выравнивание штукатурной смесью ( <i>Wa= 0,5 МПа, F50</i> ) по сетке, улучшенное окрашивание за 2 раза	RAL2003	44,2	м2	Наружные стены
5	Керамогранитная плитка 400х400, на клею (МПа, Wa= 1,2 МПа, F100)	RAL 7024	9,03	м2	Цоколь
6	Система "Вентилируемый фасад" из металлического сайдинга	RAL 8008	57,75	м2	Наружные стены

						077/171/2-AP.FY				
						Строительство дошкольной образовательной организации на 260 мест г.Бахчисарай, ул.Кооперативная				
VBM.	Коп.ун.	/Lian	№ дак.	Падп	Дата					
<i>Pa3pa</i>	Разработал		гиров	مالك	09.2016		Стадия	Лист	Литав	
Προβε	Проверил	Хайрул	ЛЛИН	H	09.2016	Дошкольная образовательная организации на 260 мест	Р	3	43	
Н конп	прољ	Ардашев У		Jones .	09.2016		- ARRIBOTA	e e arove es un	ilinema ememperaturore va	
ΓV	ГИП		нов	1	09.2016	Фасад И-А М 1:100	YOAHEOTEMAL			
Утвердил		Aen	ත <i>ර</i> ර්	De for	09.2016	111.100				
									D12	

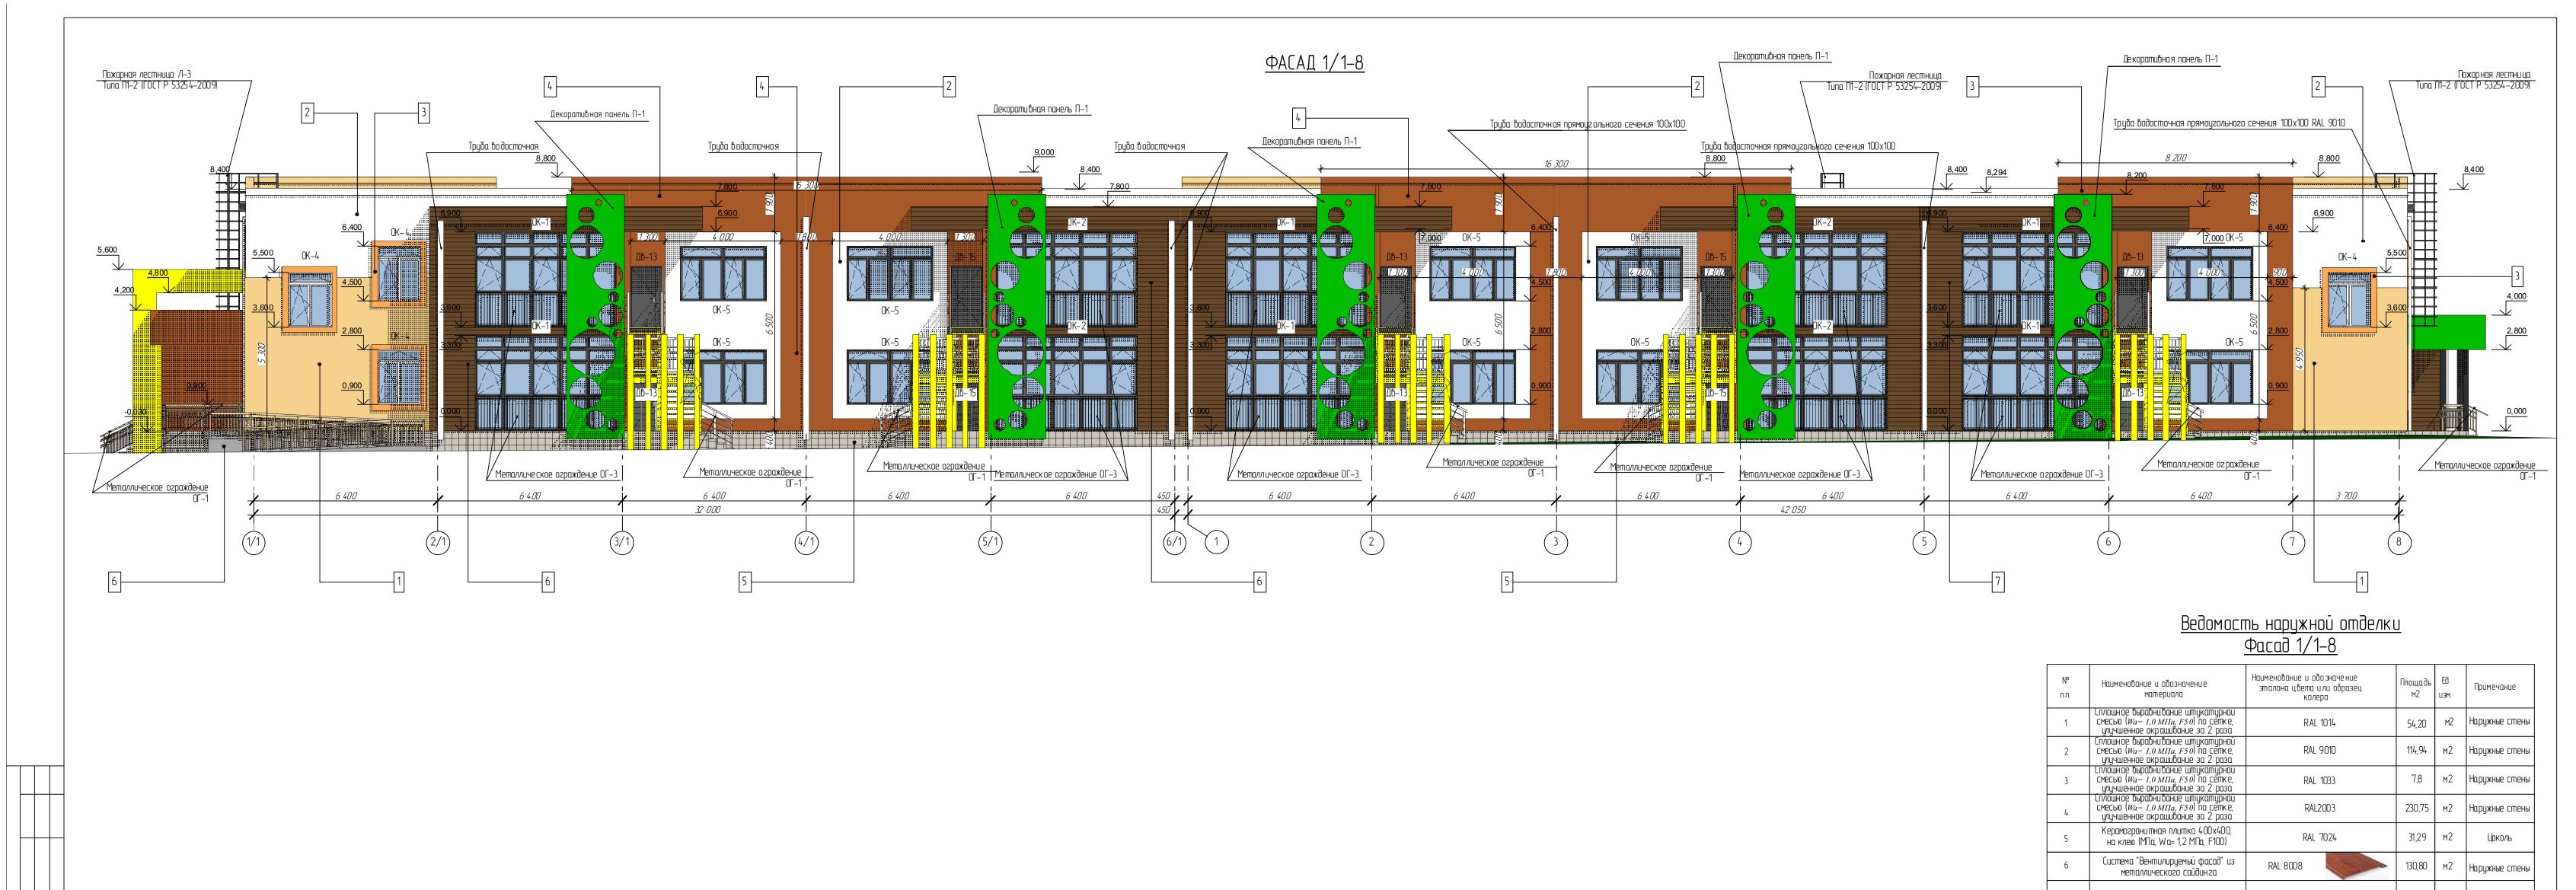


#### <u>Примечание:</u>

- 1. Перед нанесением краски сделать пробные образцы колеров.
- 2. Перед нанесением краски огрунтовать поверхность.
- 3. Толщина отделочного с лоя из штукатурной смеси <u>5мм.</u> 4. Вид отделки позиции 3 выполнить с декоративным обрамлением окна экструзионным пенополистеролом 50мм на клею (см. схему <u>декоративной отделки проема ОК-4).</u> 5. При сплошном выравнивании углов и откосов использовать алюминиевые уголки.
- 6. Отделка выполняется по плитам утепления из каменной ваты. Узел утепления см. АР лист

						077/171/2-AP.ΓΥ				
Изм	Кол.уч	Лст	№ Фж.	Гъдп.	Дата	Строительство дошкольной обра зовательной организации на 260 мест г.Бахчисарай, ул.Кооперативная				
Разра	пабатал	Муллата	гиров	22	09.2016		Стадия	/Lucm	Листов	
Проверил		пи Хайруллин		H	09.2016	Дошкольная образовательная организации на 260 мест	Р	4	43	
Н. конп	Н. контроль	онтрољ Ардашев		Final .	09.2016	entities are			R/MENHOÉMERENATREHENDE SIN	
ГИП Упвердил	ГИП Лугманов		1	09.2016	Фасад 1/1-8 М 1:100	E VANHEATEMAI				
	одил	Aen	70B	(Dis	09.2016	11 1.100	<b>447</b> Ψ	MUEA	I ENAM	



## ПЛАН ПОДВАЛА НА ОТМЕТКЕ -2,900

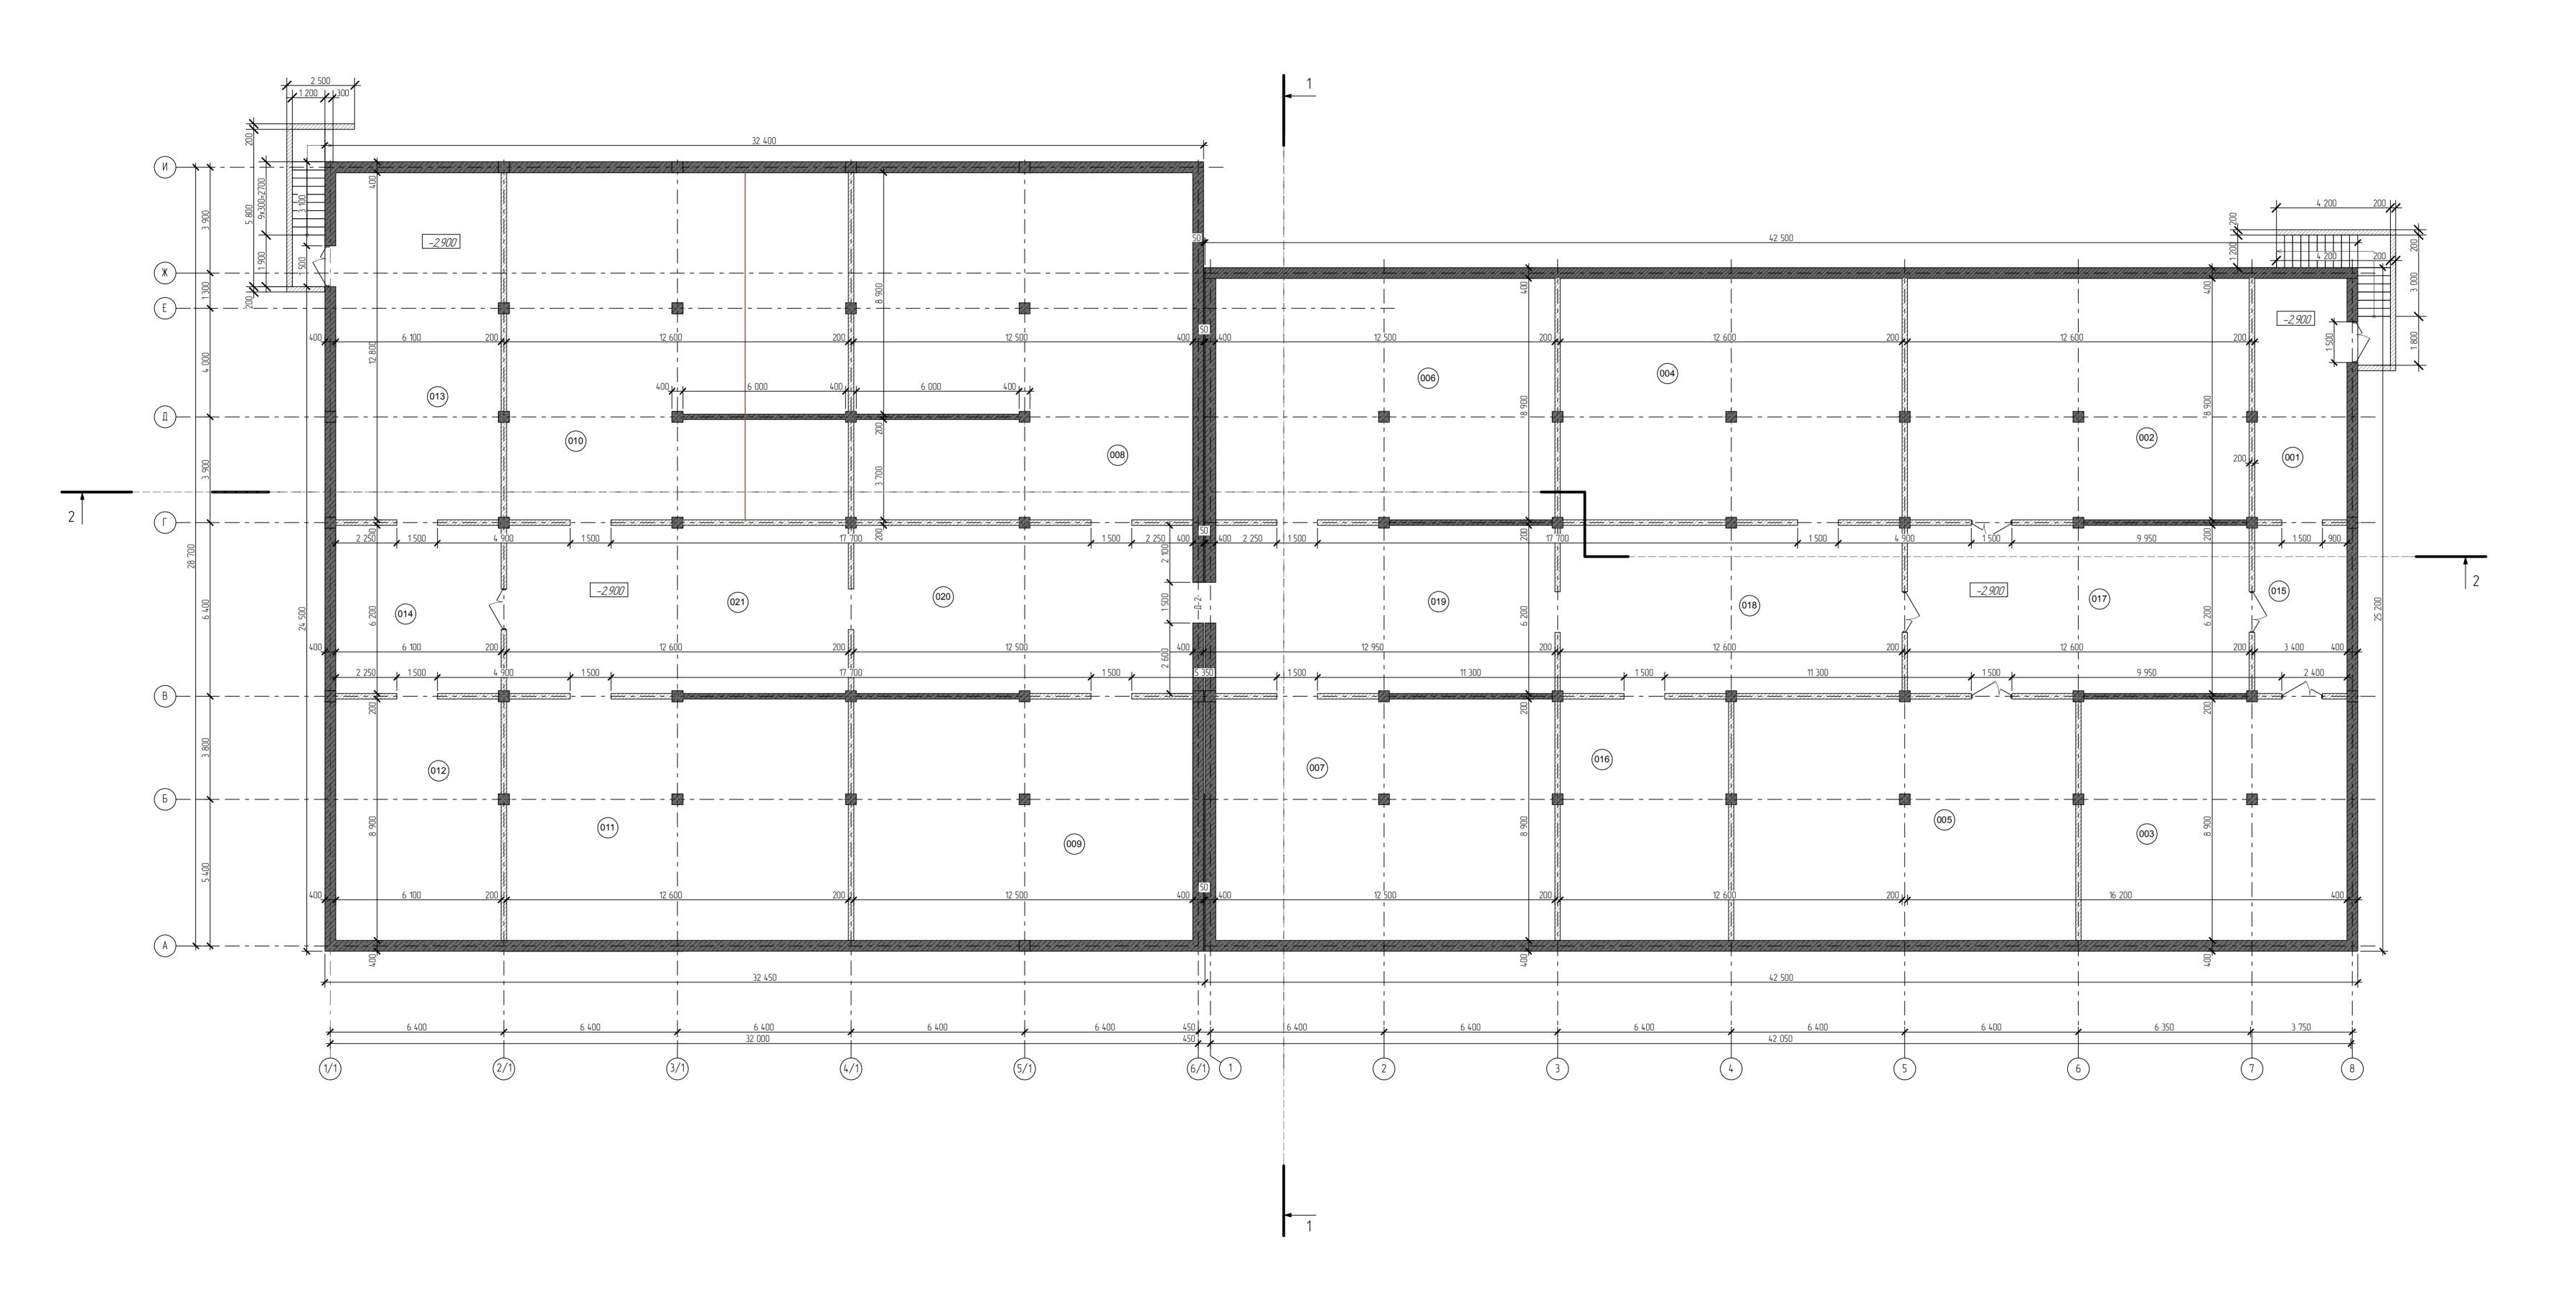

№ пом.	Наименование	Площадь	Ka no
001	Коридор	30,21	
002	Насосная станция водоснабжения	111,84	
003	итп	86,96	
004	Техподполье	111,84	
005	Водомерный узел	111,84	
006	Техподполье	111,00	
007	Техподполье	111,00	
008	Техподполье	158,35	
009	Техподполье	111,00	
010	Техподполье	159,54	
011	Техподполье	111,83	
012	Техподполье	54,24	
013	Коридор	77,99	
014	Коридор	37,80	
015	Коридор	21,06	
016	Техподполье	55,07	
017	Коридор	78,00	
018	Коридор	78,00	Г
019	Коридор	77,40	
020	Коридор	77,39	
021	Коридор	78,00	
	Всего:	1 850,36	

## <u> Условные обозначения</u>

- стена из ячеистого блока автоклавного твердения марки D500 200мм;
- стена из ячеистого блока автоклавного твердения марки D500 400мм;
- монолитная ж/б диафрагма жесткости 200мм;
- монолитная ж/б диафрагма жесткости 400мм;
- монолитная ж/б колонна 400х400мм;

TIGHTAITHEAT MY E REMAINE TEENTE




<u>Примечание:</u>
1. Разрез 1–1 см. АР лист 15.

2. Разрез 2–2 см. АР лист 16.

	ı
Изм.	ļ
Разрад	ī
Прове	Þ
	_
Н. конп	1
ГИ	/

						077/171/2-AP	274				
Изм.	Кол.уч.	Лист	№ док.	Подп.	Дата	Строительство дошкольной образоват на 260 мест г.Бахчисарай, ул.		יטט			
Разра	δοπαл	Муллати	гиров	02	09.2016		Стадия	Лист	Листов		
Проверил		Хайруллин		Хайруплин 09.2016		Дошкольная образовательная организации на 260 мест	Р	6	43		
Н. конг	проль	Ардашев		Ардашев 09.2016		. 09.2016		ABUSECTOR C REPUBLISHED AND OTRESPONDENTAGE			
ГИП Утвердил		Лугманов Аетов		1	09.2016	План подвала на отм. –2,900 М 1-100	УФАНЕФТЕМА!   ОВЩЕСТВО С ОГРАНИЧЕННОЙ ОТВЕТСТВЕННОО  ОВТЕМА!				
				Аетов (		09.2016	11 1:100	<b>Ξ</b> Δ <b>У</b> Ψ	ΨΑΠΕΨΙΕΙΊΑΙ		

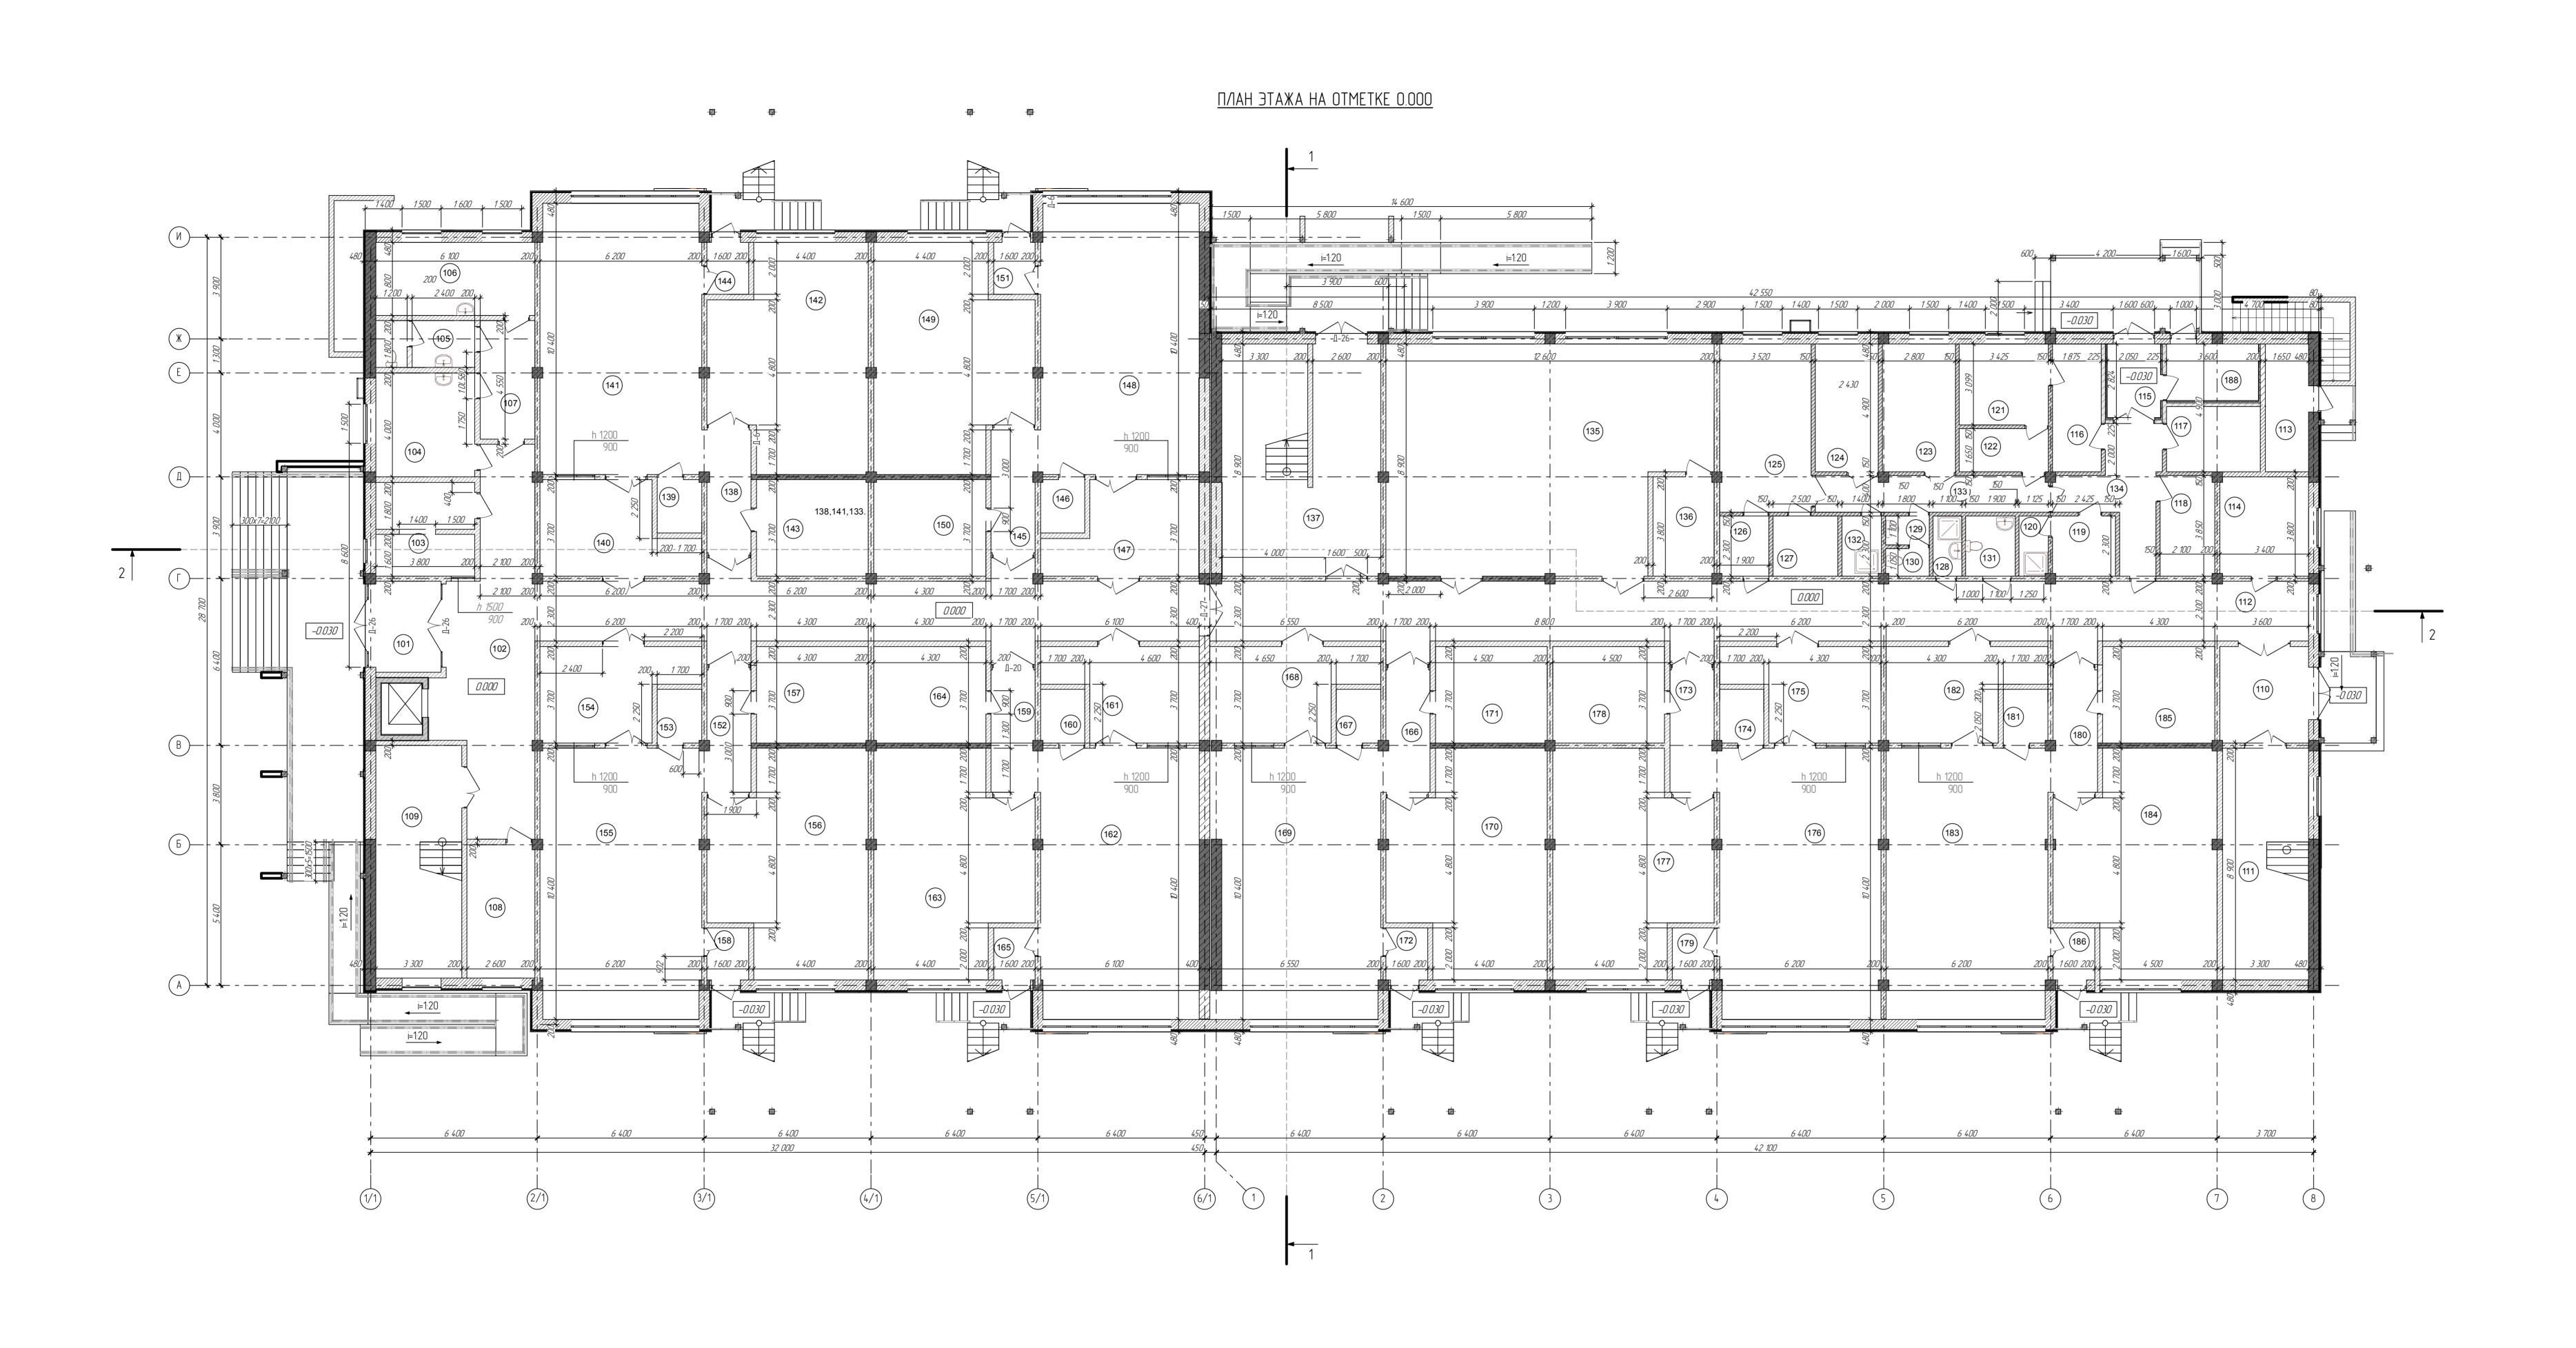

## <u>Экспликация помещений</u>

Nº nom.	Наименование	Площадь	Кат. пом.	№ пом.	Наименование	Площадь	Ka no
101	Тамбур	9,48	Д	144	Тамбур	3,20	1
102	Коридор	107,20	Д	145	Коридор	7,95	
103	Комната охраны	13,20	Д	146	Буфетная	3,48	
104	Медицинский кабинет	15,20	-	147	Раздебальня	18,28	В
105	Туалет с местом для дезинфицирующих физра	6,68	Д	148	Групповая	63,24	В
106	Процедурный кабинет	17,08	Д	149	Спальня	47,52	В
107	Коридор	9,52	Д	150	Туалетная	15,88	ر
108	Тех. помещение	13,50	Д	151	Тамбур	3,20	
109	Лестничная клетка	29,70	Д	152	Коридор	7,95	J
110	Тамбур	13,06	Д	153	Буфетная	3,48	
111	Лестничная клетка	29,13	Д	154	Раздевальня	18,65	В
112	Коридор	100,80	Д	155	Групповая	64,08	В
113	Электрощитовая	8,09	Γ	156	Спальня	47,52	В
114	Столярная мастерская	12,89	B2	157	Туалетная	15,90	1
115	Загрузочная	5,79	B2	158	Тамбур	3,20	ĺ
116	Кладовая овощей	9,19	Д	159	Коридор	7,95	
117	Кладовая сухих продуктов	9,00	B2	160	Буфетная	3,48	
118	Помещение для холодильников	8,05	Д	161	Раздевальня	18,29	В
119	Гардероб персонала	5,57	B2	162	Групповая	63,24	В
120	Душ	2,58	_	163	Спальня	47,52	В
121	Цех первичной обработки овощей	10,62	Д	164	Туалетная	15,90	ر
122	Цех вторичной обработки овощей	5,65	Д	165	тамбур	3,20	,
123	Мясорыбный цех	13,72	Д	166	Коридор	7,95	1
124	Холодный цех	11,91	Д	167	Буфетная Буфетная	3,48	1
125	Горячий цех	22,66	Г	168	Раздевальня	19,91	В
126	Раздаточная	4,21	Д	169	Групповая	65,27	В
127	Моечная	5,75	Д	170	Спальня	47,52	В
128	Помещение уборочного инвентаря	2,53	B3	171	Туалетная	15,90	1
129	Сан. узел	1,84	_	172	Ταμδήρ	3,20	T I
130	Сан. цзел	1,75	_	173	Коридор	7,95	1
131	Сан. узел для МГН	4,37	_	174	Буфетная	3,48	ĺ
132	Помещение уборочного инвентаря	3,50	B3	175	Раздевальня	18,65	В
133	Коридор	12,41	Д	176	Групповая	64,19	В
134	Коридор	13,33	Д	177	Спальня	47,52	В
135	Спортивный зал	101,85	B2	178	Туалетная	15,90	1
136	Инвентарная	8,90	B2	179	. — — — — — — — — — — — — — — — — — — —	3,20	1
137	Лестничная клетка	53,87	Д	180	Коридор	7,95	,
138	Коридор	7,95	Д	181	Буфетная	3,48	,
139	Буфетная	3,48	Д	182	Раздевальня	18,66	В
140	Раздевальня	18,63	B2	183	Групповая	64,19	В
141	Групповая	64,08	B2	184	Спальня	48,36	В
142	Спальня	47,52	B2	185	Туалетная	15,90	,
143	Туалетная	15,89	Д	186	Тамбур	3,20	
	<del>-</del>	· · · · · · · · · · · · · · · · · · ·		187	Лифтовая шахта	3,06	1
				188	Помещение камеры пищевых отходов	7,67	
					Всего:	1 841,83	+

## <u> Условные обозначения</u>

– стена из ячеистого блока автоклавного твердения марки D500 200мм;

– монолитная ж/б диафрагма жесткости 400мм;

– стена из ячеистого блока автоклавного твердения марки D500 400мм;

– монолитная ж/б диафрагма жесткости 200мм;

– монолитная ж/б колонна 400x400мм;


– номер помещения по экспликации.

Примечание:

1. Разрез 1–1 см. АР лист 15.

2. Разрез 2–2 см. АР лист 16.

						077/171/2-AP.I	<sup>-</sup> 4				
Изм.	Кол.уч	Лист	№ док .	Пьдп.	Дата	Строительство дошкольной образовательной организации на 260 мест г.Бахчисарай, ул.Кооперативная					
Разработал Проверил		л Муллата	Муллата.	Муллата	тгиров	02	09.2016		Стадия	Лист	Листов
		рил Хайруллин		Хайруллин 09.2016		09.2016	Дошкольная образовательная организации на 260 мест	Р	7	43	
Н. кон	троль	поль Ардашев		092016			■ ОБЩЕСТВО С ОГРАНИЧЕННОЙ ОТВЕТСТВЕННОСТЬ				
ГИП Утвердил				1	09.2016	План этажа на отм. 0.000 М 1:100	<b>YOAHEOTEMAL</b>				
				п <i>дил Аетов</i> 3 09.2016		09.2016	TT EIOU ΕΔΥΨΑΠΕΨΙ			' I CIMAL	

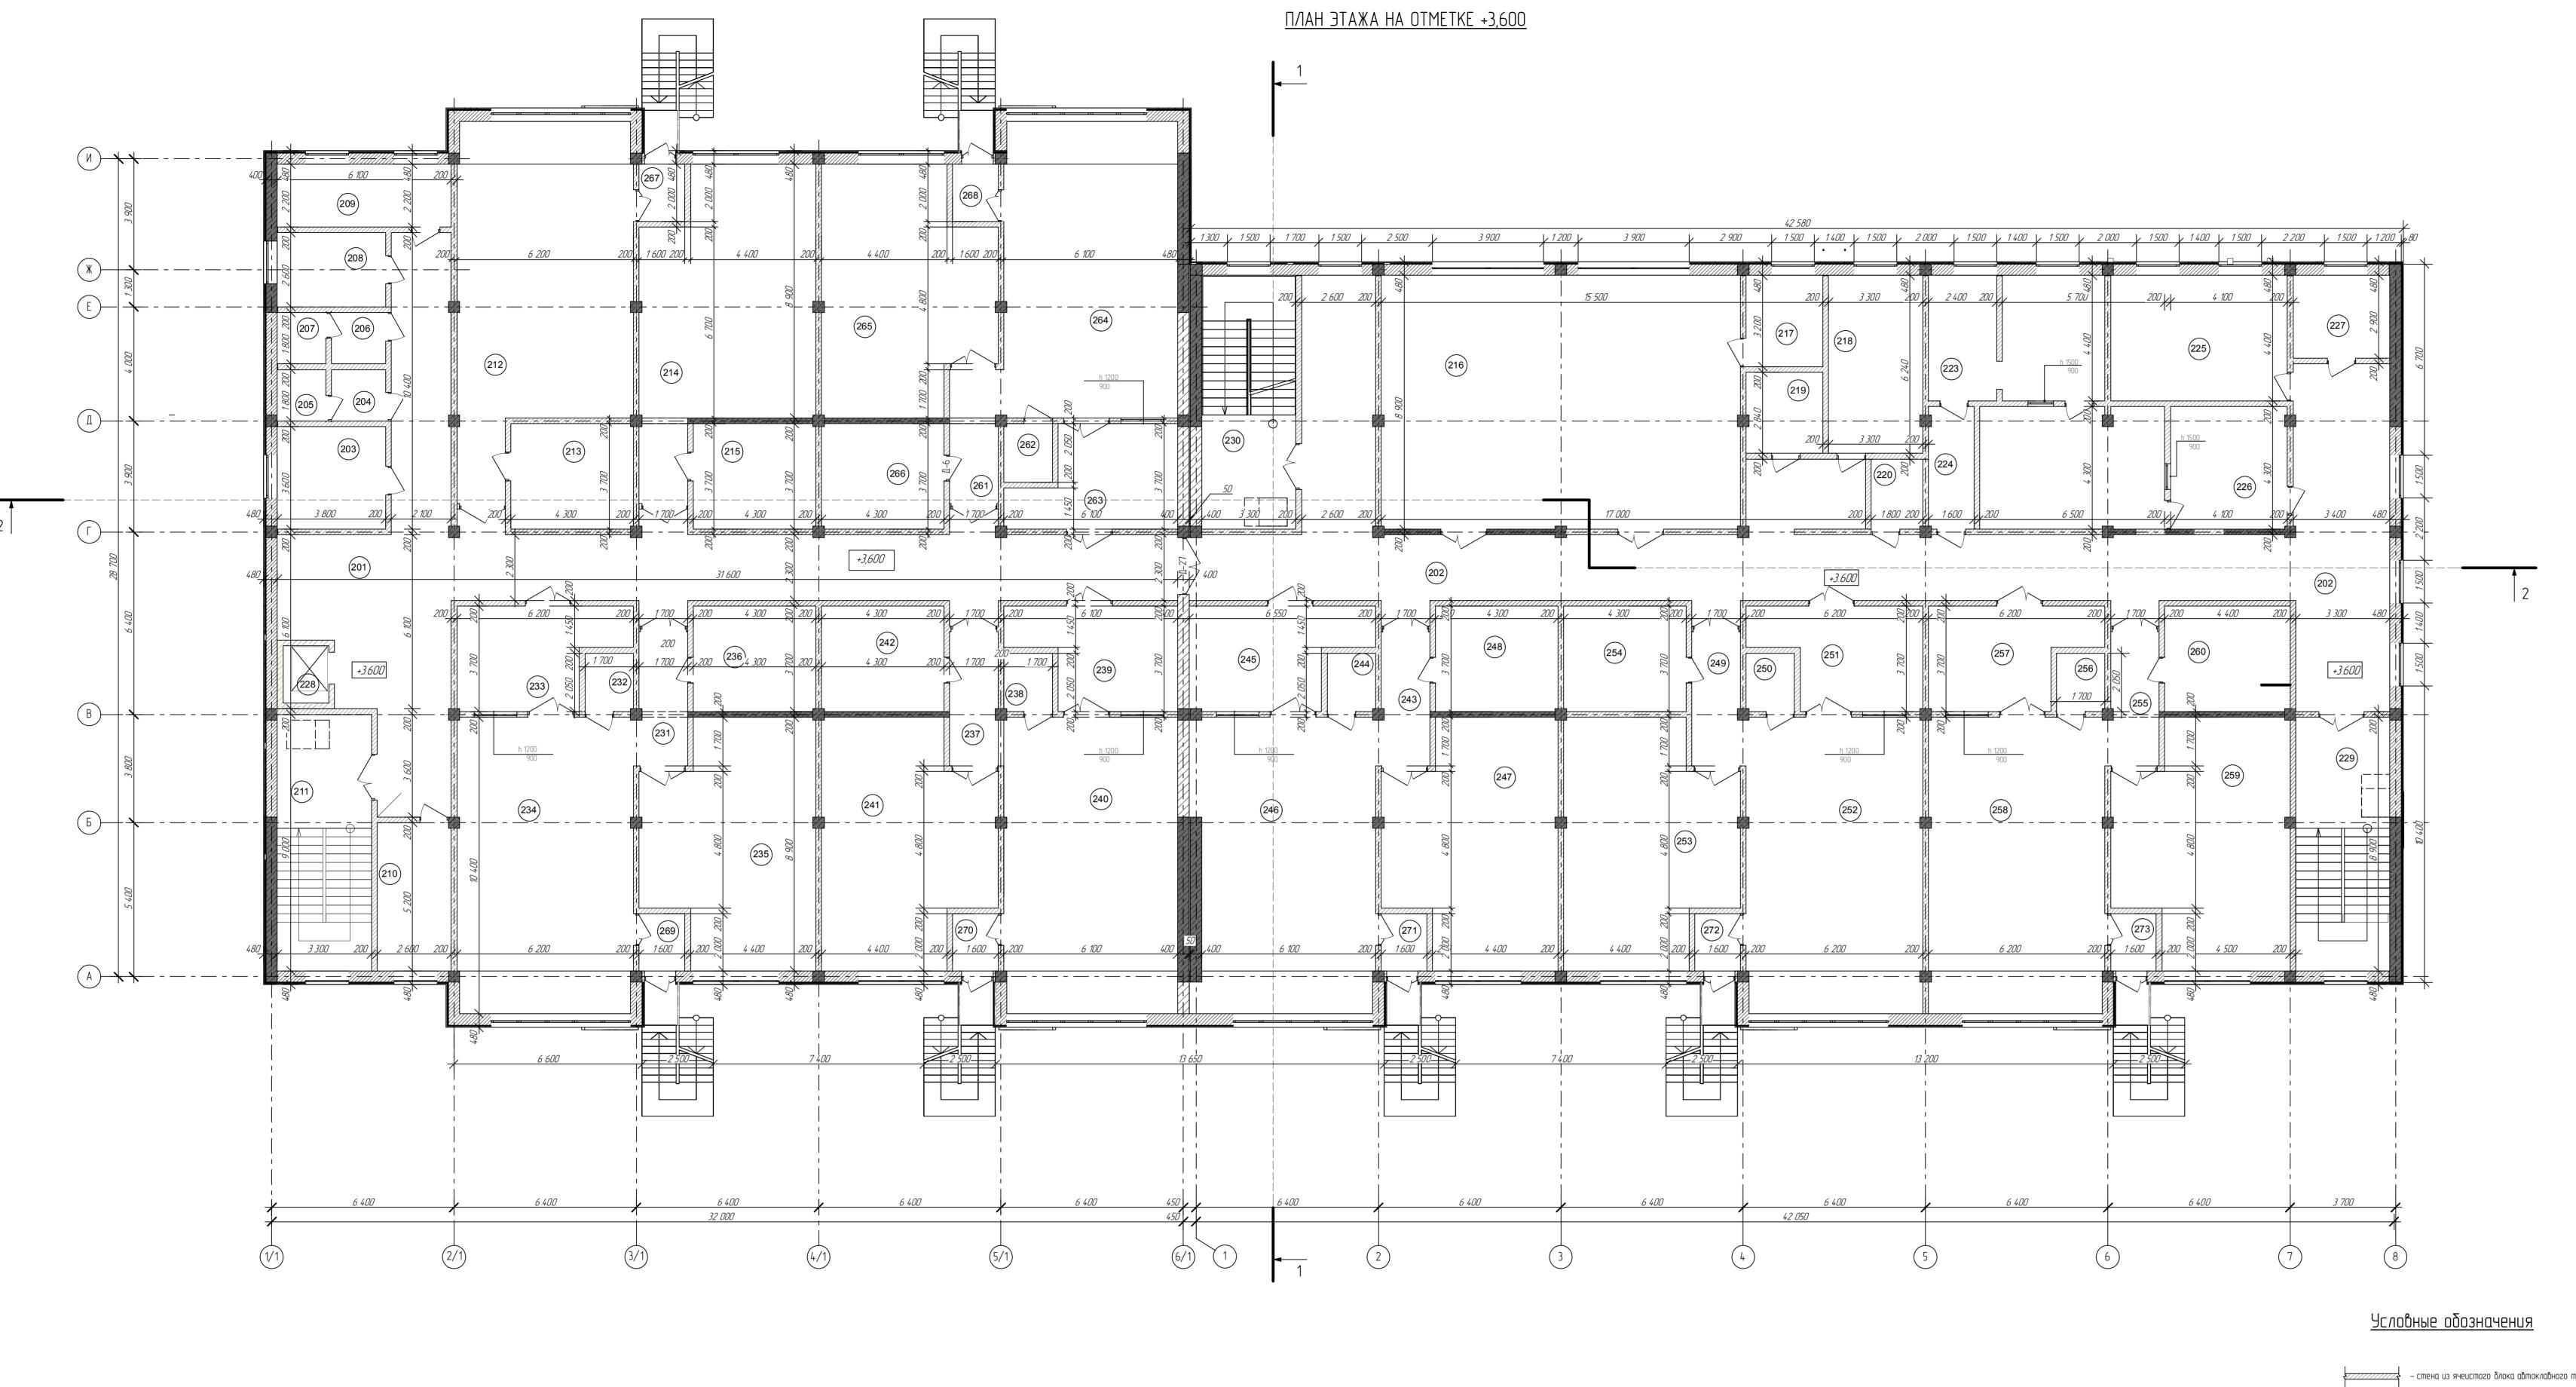

## <u>Экспликация помещений</u>


Nº nom	Наименование	Площадь	Слой
201	Коридор	130,45	Д
202	Коридор	168,68	Д
203	Кабинет заведующего	13,68	Д
204	Сан. узел	3,42	_
205	Сан. узел	3,06	-
206	Сан. узел	3,42	-
207	Сан. узел Кабинет завхоза	3,06 9,88	- B2
200	Столовая персонала	13,42	Д
210	Комната костелянши	13,50	B2
211	Лестничная клетка	29,95	Д
212	Кабинет занятий по иностранным языкам	69,15	B2
213	Подсобная	15,89	Д
214	Кабинет для занятий по компьютерной графи	56,19	B2
215	Подсобная	15,89	Д
216	Музыкальный зал	112,00	B2
217	Инвентарная	8,64	B2
218	Кабинет логопеда	20,55	B2
219	Тех. помещение	7,63	Д
220	Помещение уборочного инвентаря	4,24	В3
221	Постирочная	27,69	B3
222	Гладильная	15,84	B3
223	Кладовая чистого белья	10,56	В2 п
224	Коридор	6,83	Д
225	Методический кабинет	27,28	Д
226	Кладовая грязного белья Хозяйственная кладовая	17,58	Д B2
227	Хозяиственная кладовая Лифтовая шахта	9,86 3,20	Д
229	Лестничная клетка	29,62	Д
230	Лестничная клетка	29,37	Д
231	Коридор	7,95	Д
232	Буфетная	3,48	Д
233	Раздевальня	18,66	B2
234	Групповая	64,08	B2
235	Спальня	47,52	B2
236	Туалетная	15,90	Д
237	Коридор	7,95	Д
238	Буфетная	3,47	Д
239	Раздевальня	18,29	В2
240	Групповая	63,24	B2
241	Спальня	47,52	B2
242	Туалетная	15,90	Д
243	Коридор	7,95	Д
244	Буфетная Раздевальня	3,47	Д В2
245	Групповая	19,92 65,27	B2
247	Группооця Спальня	47,52	B2
248	Туалетная	15,90	Д
249	Коридор	7,95	Д
250	Буфетная	3,48	Д
251	Раздевальня	18,66	B2
252	Групповая	64,21	B2
253	Спальня	47,52	B2
254	Туалетная	15,90	Д
255	Коридор	7,95	Д
256	Буфетная	3,48	Д
257	Раздевальня	18,66	B2
258	Групповая	64,21	B2
259	Спальня	48,36	B2
260	Туалетная	16,26	Д
261	Коридор	7,95	Д
262 263	Буфетная Раздевальня	3,48	Д
263	Разоеоальня Групповая	18,28 63,24	B2
265	Группооая	47,52	B2 B2
266	Туалетная	15,89	Д
267	Тамбур	3,20	Д
268	Тамбур	3,20	Д
269	Тамбур	3,20	Д
270	Тамбур	3,20	Д
271	Тамбур	3,20	Д
272	Тамбур	3,20	Д
273	Тамбур	3,20	Д

<u> JL/IUUHHE</u>	<u>UUU3HU9EHUЯ</u>

	– стена из ячеистого блока автоклавного твердения марки D500 200мм;
	– стена из ячеистого блока автоклавного твердения марки D500 400мм;
	— монолитная ж/б диафрагма жесткости 200мм;
<u>Примечание:</u>	— монолитная ж/б диафрагма жесткости 400мм;
1. Разрез 1–1 см. АР лист 15.	– монолитная ж/δ колонна 400x400мм;
2. Разрез 2–2 см. АР лист 16.	— номер помещения по экспликации.

						077/171/2-AP.FY					
						Строительство дошкольной образовательной организа на 260 мест г.Бахчисарай, ул.Кооперативная		Ш			
8M.	Кол.уч.	Лист	№ док.	Подп.	Дата	, ,	,				
азрац	δοπαл	Муллата	тгиров	(J)	09.2016		Стадия	/lucm	Листов		
Прове	<i>грил</i>	Хайруллин		Хайруллин 🥒 09,	09.2016	Дошкольная образовательная	P 8	8	13		
						организации на 260 мест		U	43		
контроль ГИП		Ардашев		Ардашев 09.2016		09.2016	7.00	<b>ПОВ В В В В В В В В В В В В В В В В В В </b>			
		Лугми	Лугманов 09.2016	План этажа на отм. +3.600 М 1.100							
Ітве,	рдил	Аетов		10ac	09.2016	1 1 1. IUU	<b>E</b> Y Y O A H E O T E M A L				

# <u>МАРКИРОВОЧНЫЙ ПЛАН НА ОТМЕТКЕ -2,900</u>

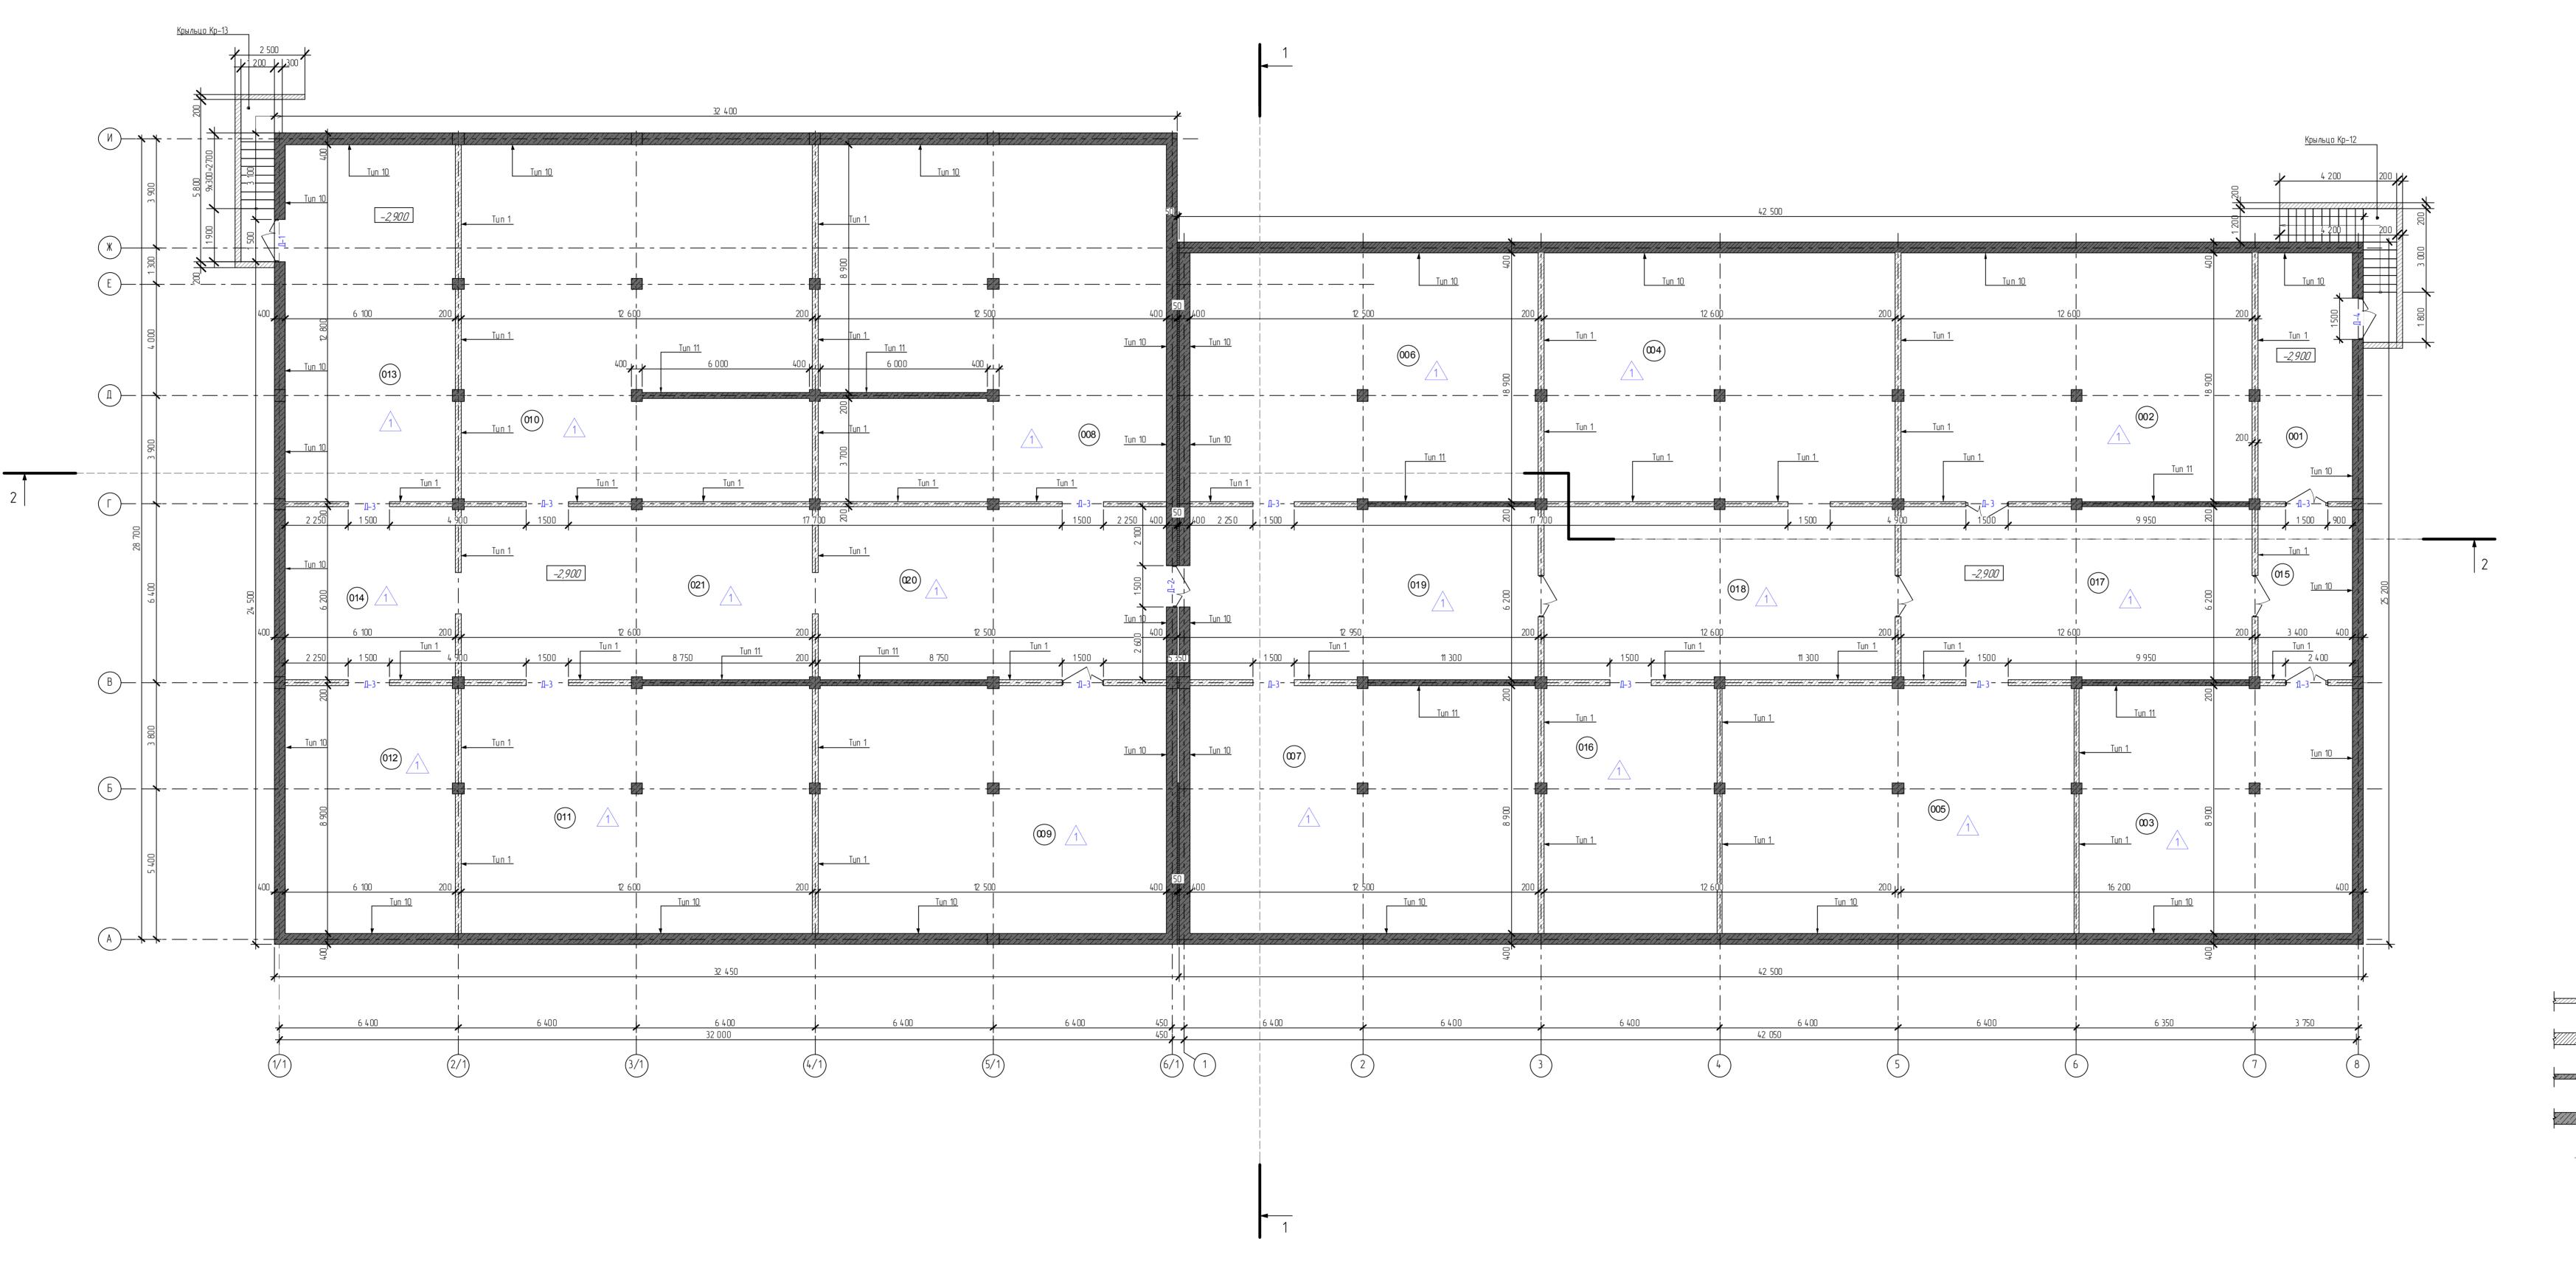

№ пом.	На именовани е	Площадь	K n
001	Кор идор	30,21	T
002	Насосная станция водоснабжения	111,84	
003	итп	86,96	
004	Тех подполье	111,84	
005	Вод омерный узел	111,84	
006	Тех подполье	111,00	
007	Тех подполье	111,00	
008	Тех подполье	158,35	
009	Тех подполье	111,00	
010	Тех подполье	159,54	
011	Тех подполье	111,83	
012	Тех подполье	54,24	
013	Кор идор	77,99	Γ
014	Кор идор	37,80	Γ
015	Коридор	21,06	Γ
016	Тех подполье	55,07	
017	Кор идор	78,00	
018	Коридор	78,00	Γ
019	Кор идор	77,40	
020	Кор идор	77,39	
021	Кор идор	78,00	
	Всего:	1 850,36	

## <u> Условные обозначения</u>

Д**—1** — маркер двери по спецификации; – стена из ячеистого блока автоклавного твердения марки D500 200мм; – стена из ячеистого блока автоклавного твердения марки D500 400мм; ОК−1 – маркер окна по спецификации; - монолитная ж/б диафрагма жесткости 200мм; – тип пола по экспликации; – монолитная ж/б диафрагма жесткости 400мм;

– монолитная ж/б колонна 400х400мм;

## – номер помещения по экспликации.

#### <u>Примечание:</u>

1. Разрез 1–1 см. АР лист 15. 2. Разрез 2–2 см. AP *л*ист 16.


3. Спецификацию элементов заполнения оконных проемов см. АР лист 28.

4. Спецификацию элементов заполнения дверных проемов см. АР лист 30.

5. Типы стен и перегородок см. АР лист 34, 35.

6. Экспликацию полов см. АР лист 36, 37.


077/171/2-AP.ГЧ Строительство дошкольной образовательной организации на 260 мест г.Бахчисарай, ул.Кооперативная . организации на 260 мест Маркир овочный план на отм. – 2,900 М 1:100

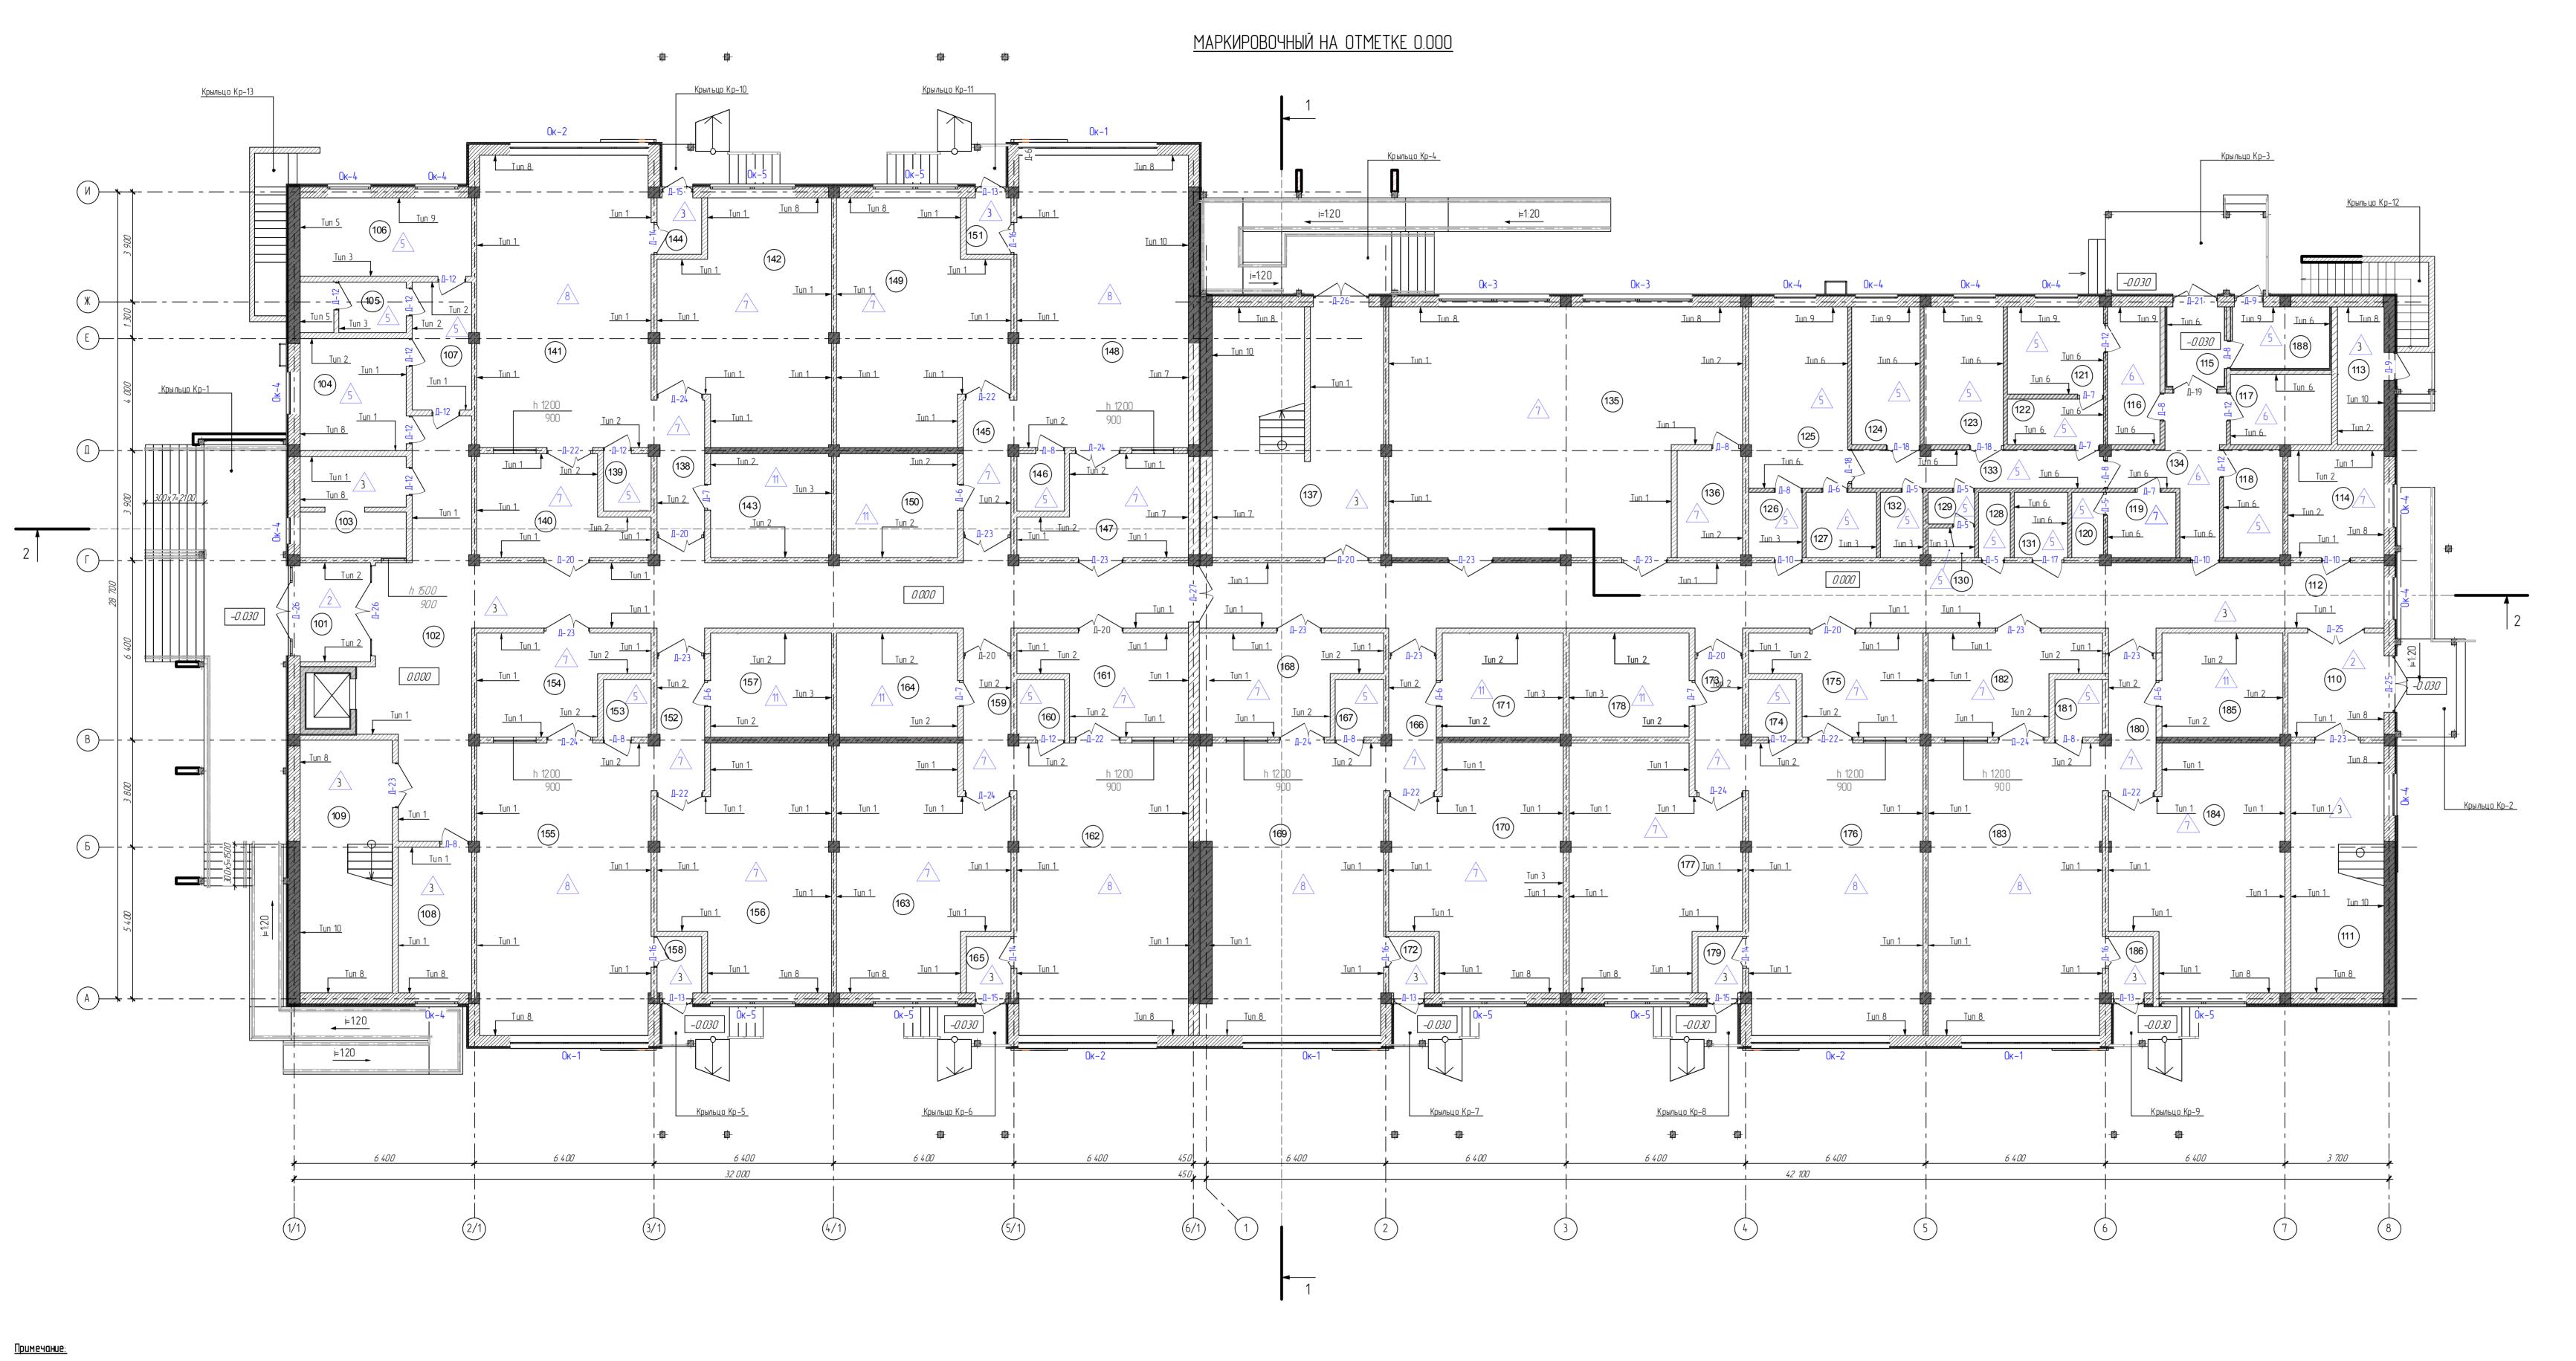

## <u>Экспликация помещений</u>

№ пом.	Наимено вание	Площадь	Кат.	№ пом.	Наименование	Площадь	Ko no
101	Тамбур	9,48	Д	144	Тамбур	3,20	1
102	Коридор	107,20	Д	145	Коридор	7,95	Ī
103	Комната охраны	13,20	Д	146	Буфетная	3,48	1
104	Медицинский кабинет	15,20	-	147	Раздевальня	18,28	В
105	Туалет с местом для дезинфицирующих физра	6,68	Д	148	Групповая	63,24	В
106	Процедурный кабинет	17,08	Д	149	Спальня	47,52	В
107	Коридор	9,52	Д	150	Туалетная	15,88	ر
108	Тех. помещение	13,50	Д	151	Тамбур	3,20	Į
109	Лестничная клетка	29,70	Д	152	Коридор	7,95	
110	Тамбур	13,06	Д	153	Буфетная	3,48	Ţ,
111	Лестничная клетка	29,13	Д	154	Раздевальня	18,65	В
112	Коридор	100,80	Д	155	Групповая	64,08	В
113	Электрощ итовая	8,09	Γ	156	Спальня	47,52	В
114	Столярная мастерская	12,89	B2	157	Туалетная	15,90	
115	Загрузочная	5,79	B2	158	Тамбур	3,20	
116	Кладовая овощей	9,19	Д	159	Коридор	7,95	T,
117	Кладовая сухих продуктов	9,00	B2	160	Буфетная	3,48	
118	Помещение для холодильников	8,05	Д	161	Раздевальня	18,29	В
119	Гардеро б персонала	5,57	B2	162	Групповая	63,24	E
120	Душ	2,58	_	163	Спальня	47,52	E
121	Цех первичной обработки овощей	10,62	Д	164	Туалетная	15,90	Г
122	Цех вторичной обработки овощей	5,65	Д	165	- Тамбур	3,20	
123	Мясорыбный цех	13,72	Д	166	Коридор	7,95	
124	Холодный цех	11,91	Д	167	Буфетная	3,48	
125	Горячий цех	22,66	Г	168	Раздевальня	19,91	В
126	Разд аточная	4,21	Д	169	Групповая	65,27	В
127	Моечная	5,75	Д	170	Спальня	47,52	В
128	Помещение уборочного инвентаря	2,53	B3	171	Туалетная	15,90	Ť
129	Сан. узел	1,84	_	172	Тамбур	3,20	Ħ
80	Сан. узел	1,75	_	173	Коридор	7,95	Ť
131	Сан. узел для МГН	4,37	_	174	Буфетная	3,48	ť
В2	Помещение уборочного инвентаря	3,50	B3	175	Раздевальня	18,65	В
133	Коридор	12,41	Д	176	Групповая	64,19	В
B4	Коридор	13,33	Д	177	Спальня	47,52	В
135	Спортивный зал	101,85	B2	178	Туалетная	15,90	Ħ
86	Инвентар ная	8,90	B2	179	Ταμδύρ	3,20	ť
137	Лестничная клетка	53,87	Д	180	Коридор	7,95	Ť
138	Коридор	7,95	Д	181	Буфетная	3,48	Ħ
139	Буфетная	3,48	Д	182	Раздевальня	18,66	В
140	Разд евальня	18,63	B2	183	Групповая	64,19	В
141	Группов ая	64,08	B2	184	Спальня	48,36	В
142	Спальня	47,52	B2	185	Туалетная	15,90	1
143	Туалетная	15,89	Д	186	Тамбур	3,20	1
	ı	I.	<u> </u>	187	Лифтовая шахта	3,06	1
				188	Помещение камеры пищевых отходов	7,67	1

## <u> Условные обозначения</u>

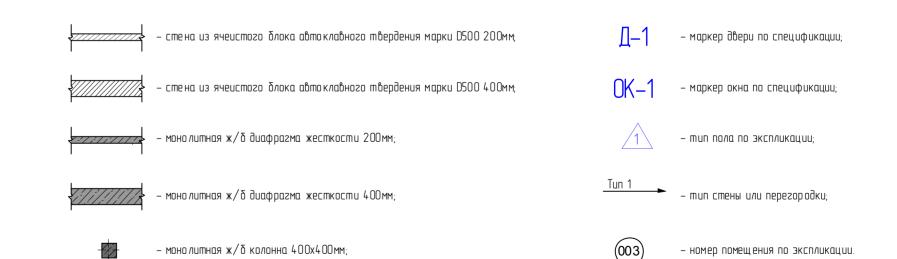

1. Разрез 1–1 см. АР лист 15.


2. Разрез 2–2 см. АР лист 16.

3. Спецификацию элементов заполнения оконных проемов см. АР лист 28. 4. Спецификацию элементов заполнения дверных проемов см. АР лист 30.

5. Типы стен и перегородок см. АР лист 34, 35.

6. Экспликацию полов см. АР лист 36, 37.

077/171/2-AP.FY Строительство дошкольной образовательной организации на 260 мест г.Бахчисарай, ул.Кооперативная . организации на 260 мест Маркир овочный план на отм. 0.000 М 1:100

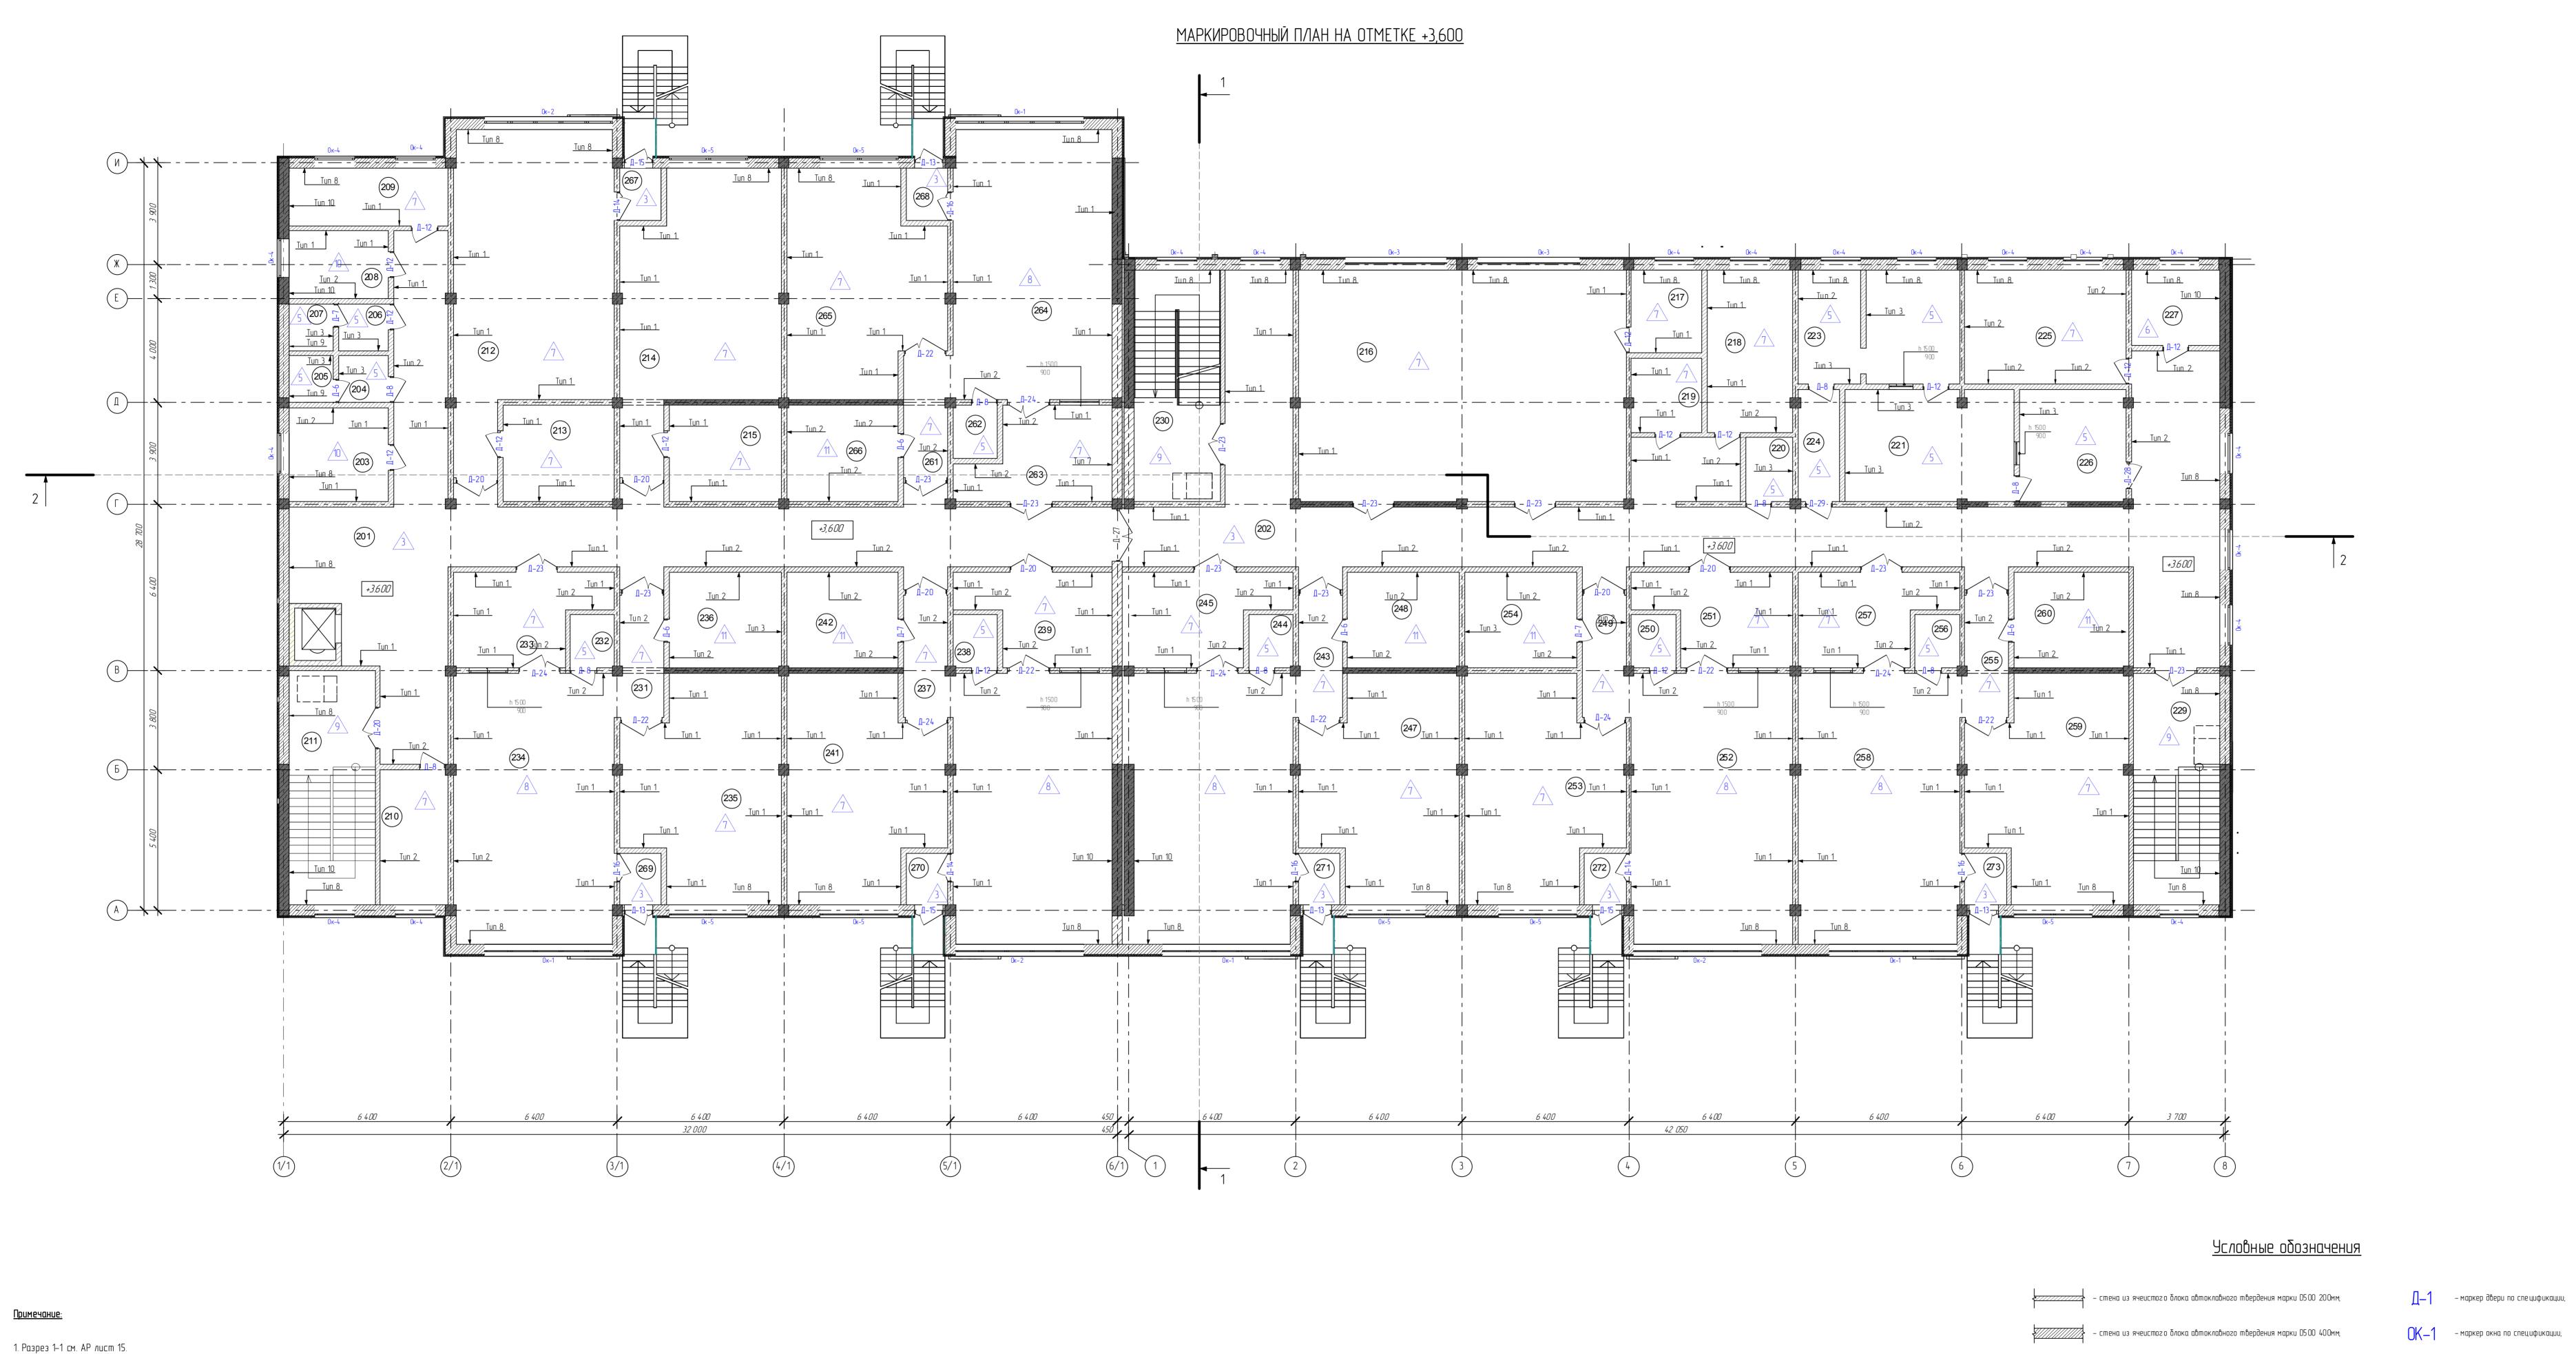

2. Разрез 2–2 см. АР лист 16.

5. Типы стен и перегородок см. АР лист 34, 35.

6. Экспликацию полов см. АР лист 36, 37.

3. Спецификацию элементов заполнения оконных проемов см. АР лист 28. 4. Спецификацию элементов заполнения дверных проемов см. АР лист 30.

## <u>Экспликация помещений</u>

№ пом	Наименование	Площадь
201	Коридор	130,45
202	Коридор	16.8,68
203	Кабинет заведующего	13,68
204	Сан. узел	3,42
205	Сан. узел Сан. узел	3,06 3,42
207	Сан. узел	3,06
208	Кабинет завхоза	9,88
209	Столовая персонала	13,42
210	Комната костелянши	13,50
211	Лестничная клетка	29,95
212	Кабинет занятий по иностранным языкам	69,15
213	Подсобная	15,89
214	Кабинет для занятий по компьютерной графи	56,19
215	Подсобная	15,89
217	Музыкальный зал Инвентарная	112,00 8,64
218	Кабинет логопеда	20,55
219	Тех. помещение	7,63
220	Помещение уборочного инвентаря	4,24
221	Пости рочная	27,69
222	Глади льная	15,84
223	Кладовая чистого белья	10,56
224	Коридор	6,83
225	Мето дический кабинет	27,28
226	Кладовая грязного белья	17,58
227	Хозяйственная кладовая	9,86
228	Лифтовая шахта Лестничная клетка	3,20 29,62
230	Лестничная клетка	29,37
231	Коридор	7,95
232	Буфетная	3,48
233	Раздевальня	18,66
234	Групп овая	64,08
235	Спаль ня	47,52
236	Туалетная	15,90
237	Коридор	7,95
238	Буфетная	3,47
239	Раздевальня Групп овая	18,29 63,24
241	Спальня	47,52
242	Туалетная	15,90
243	Коридор	7,95
244	Буфетная	3,47
245	Раздевальня	19,92
246	Групп овая	65,27
247	Спаль ня	47,52
248	Туалетная	15,90
249	Коридор	7,95
250 251	Буфетная Раздевальня	3,48
252	Групп обая	64,21
253	Спальня	47,52
254	Туалетная	15,90
255	Коридор	7,95
256	Буфетная	3,48
	Раздевальня	18,66
257	Групп овая	64,21
258		48,36
258 259	Спальня	
258 259 260	Туалетная	16,26
258 259 260 261	Туалетная Коридор	16,26 7,95
258 259 260 261 262	Туалетная Коридор Буфетная	16,26 7,95 3,48
258 259 260 261	Туалетная Коридор Буфетная Раздевальня	16,26 7,95
258 259 260 261 262 263	Туалетная Коридор Буфетная	16,26 7,95 3,48 18,28
258 259 260 261 262 263 264	Туалетная Коридор Буфетная Раздевальня Групповая	16,26 7,95 3,48 18,28 63,24
258 259 260 261 262 263 264 265	Туалетная Коридор Буфетная Раздевальня Групповая Спальня	16,26 7,95 3,48 18,28 63,24 47,52
258 259 260 261 262 263 264 265 266	Туалетная Коридор Буфетная Раздевальня Групповая Спальня Туалетная	16,26 7,95 3,48 18,28 63,24 47,52 15,89
258 259 260 261 262 263 264 265 266 267	Туалетная Коридор Буфетная Раздевальня Групповая Спаль ня Туалетная Тамбур	16,26 7,95 3,48 18,28 63,24 47,52 15,89 3,20
258 259 260 261 262 263 264 265 266 267 268 269 270	Туалетная Коридор Буфетная Раздевальня Групповая Спальня Туалетная Тамбур Тамбур Тамбур	16,26 7,95 3,48 18,28 63,24 47,52 15,89 3,20 3,20 3,20 3,20
258 259 260 261 262 263 264 265 266 267 268 269 270 271	Туалетная Коридор Буфетная Раздевальня Групповая Спаль ня Туалетная Тамбур Тамбур Тамбур Тамбур	16,26 7,95 3,48 18,28 63,24 47,52 15,89 3,20 3,20 3,20 3,20 3,20
258 259 260 261 262 263 264 265 266 267 268 269 270	Туалетная Коридор Буфетная Раздевальня Групповая Спальня Туалетная Тамбур Тамбур Тамбур	16,26 7,95 3,48 18,28 63,24 47,52 15,89 3,20 3,20 3,20 3,20


- монолитная ж/б диафрагма жесткости 200мм;


— монолитная ж/б диафрагма жесткости 400мм;


– монолитная ж/б колонна 400x400мм;


— номер помещения по экспликации.


						077/171/2-AP54					
						Строительство дошкольной образовательной организации на 260 мест г.Бахчисарай, ул.Кооперативная					
Ивм.	Колуч	/Lucm	№ дак .	Гъдп	Дата	==					
Разрад	батал	Муллата	гцров	032	09.2016		Стадия	/Ucm	/истов		
/ <b>po</b> 6e	Праверил		Кайруллин 09.2016	09.2016	Дошкольная образовательная организации на 260 мест	P	11	43			
				• /		иргинизиции ни 200 мест		"	4.)		
Н конп	Н контроль		ооль Ардашев		Ардашев 192016		09.2016	N 0 - 2 (00	- ANTENNA	CAMPANIA ME	dinamentale management
ГИ	17	Лугма	нов	P	09.2016	Маркировочный план на отм. +3.600 М 1:100	■\Vm	AUEM	TEMAIL		
Утве)	<i>Утверд</i> ил		Аетов		09.2016	11 1.100	<b>Ξ4</b> 3Ψ	МПЕЧ	IEMAM		

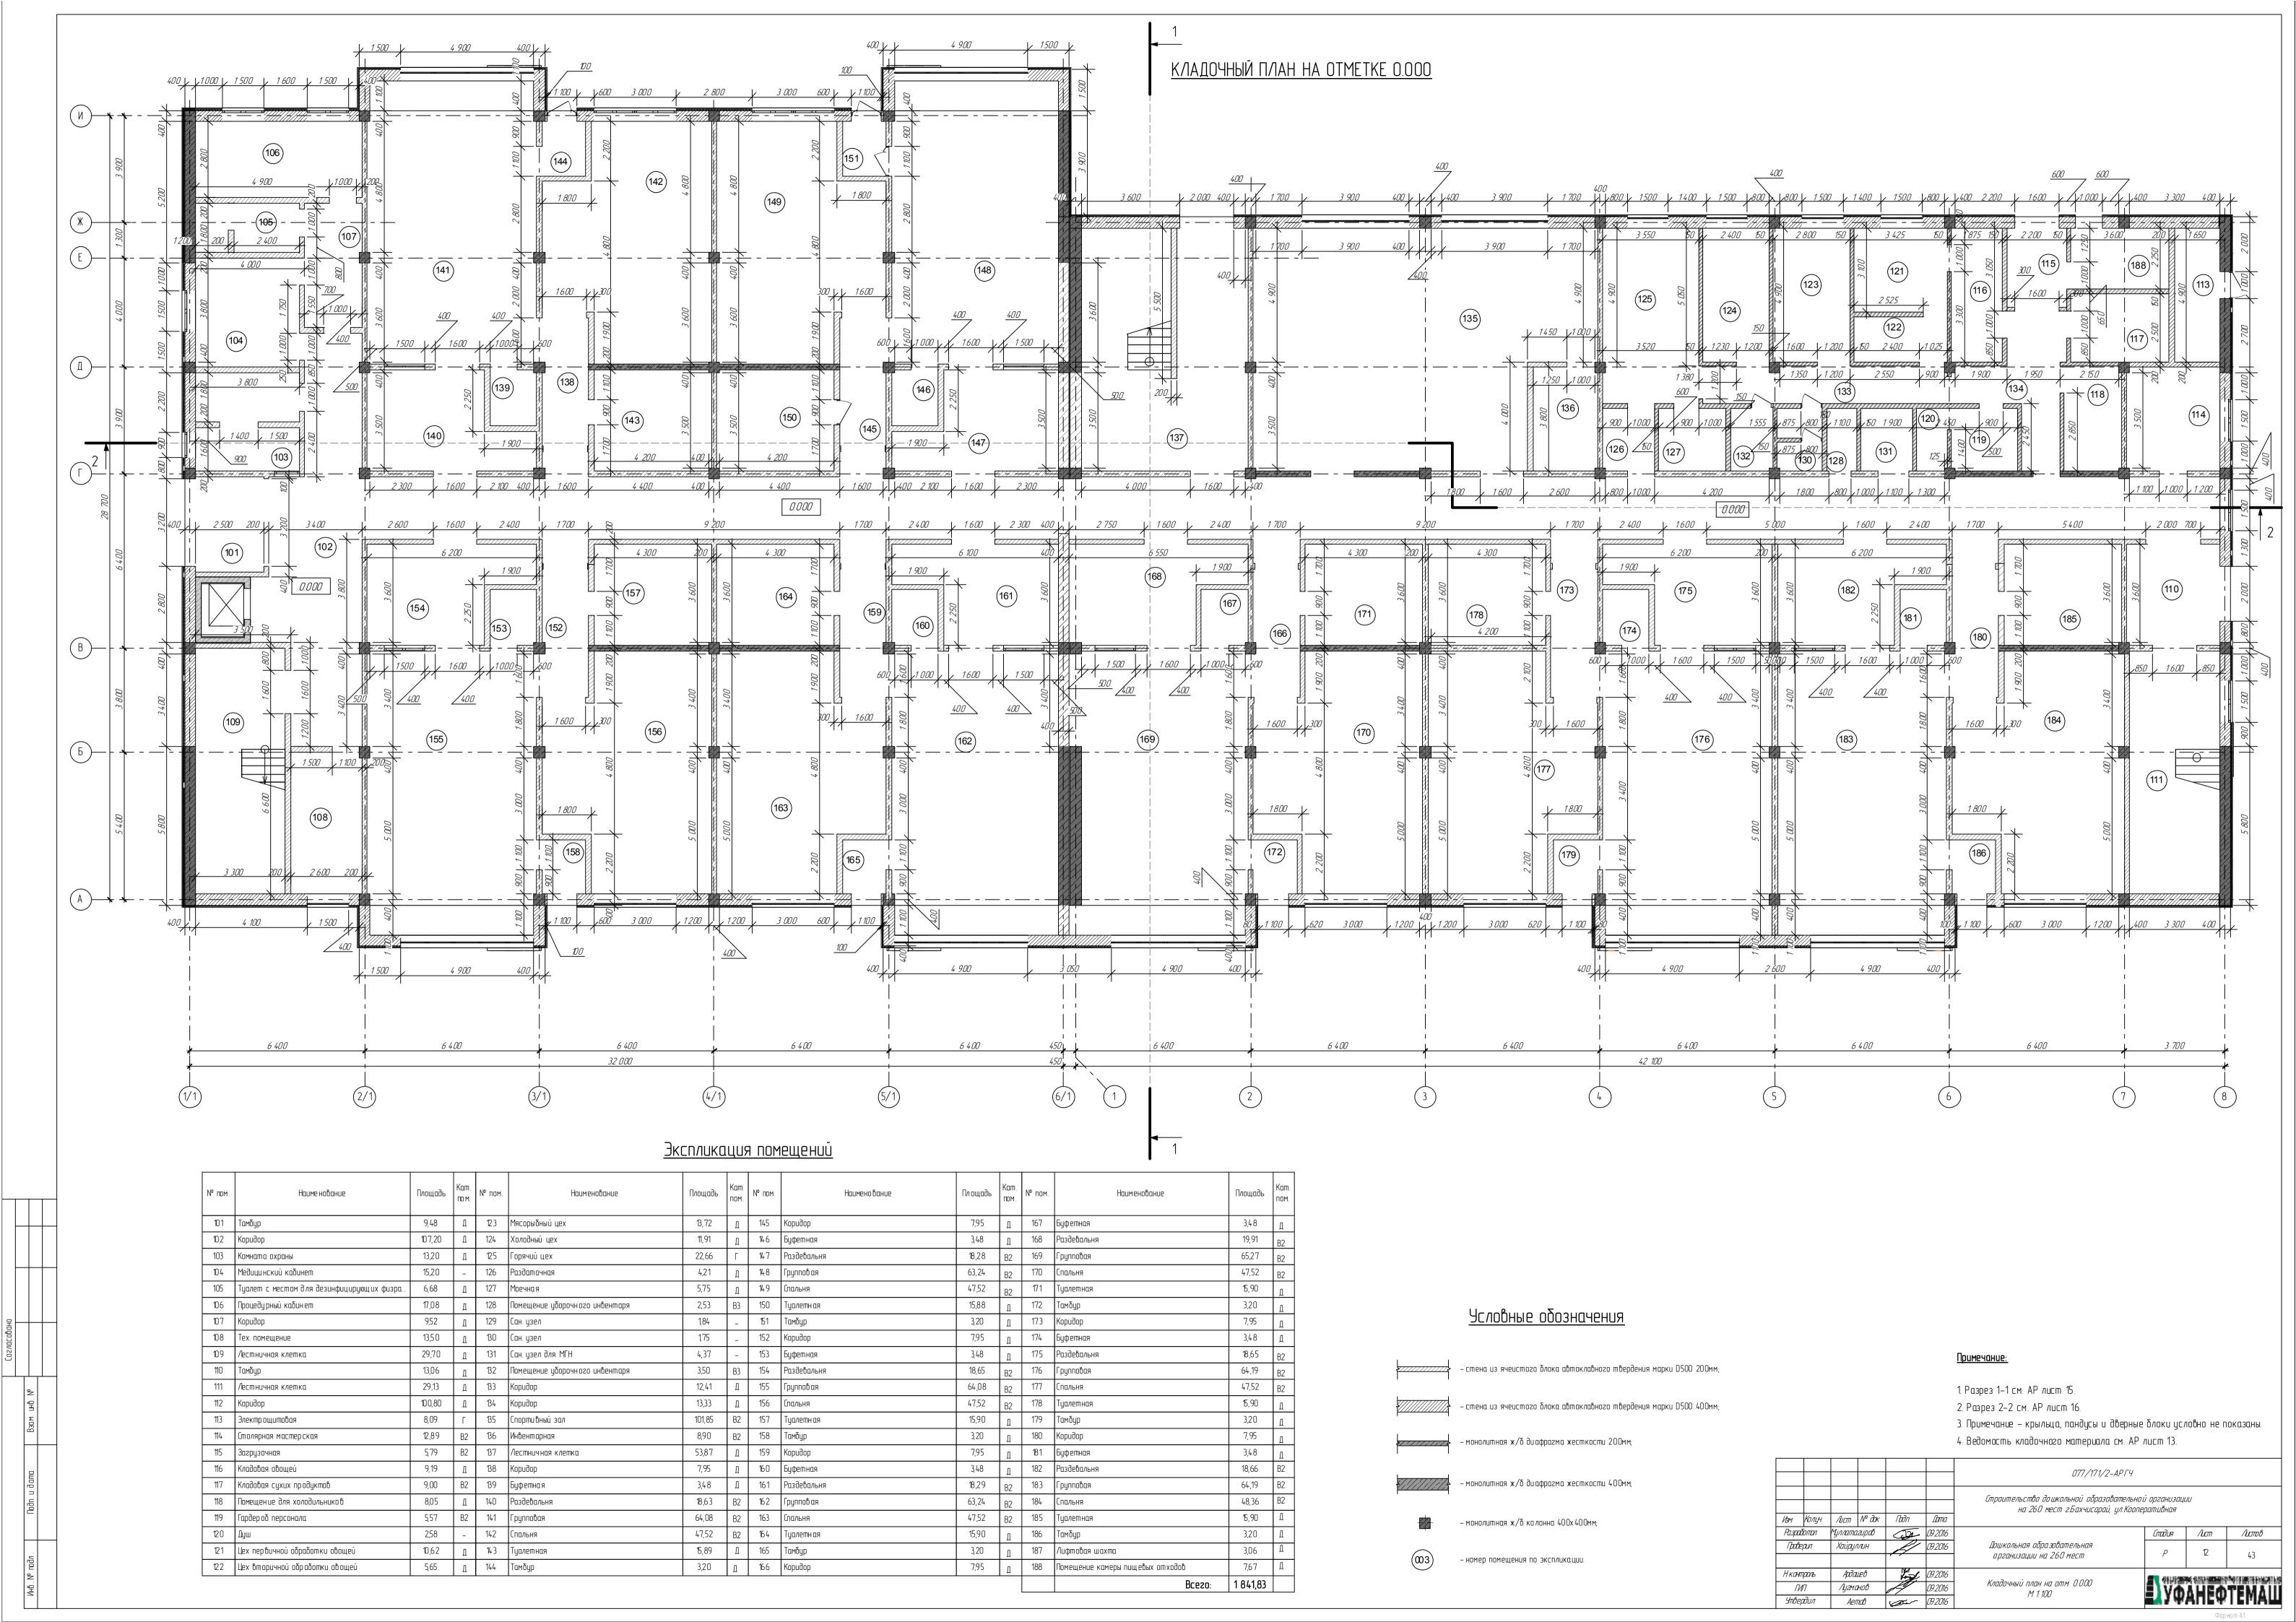

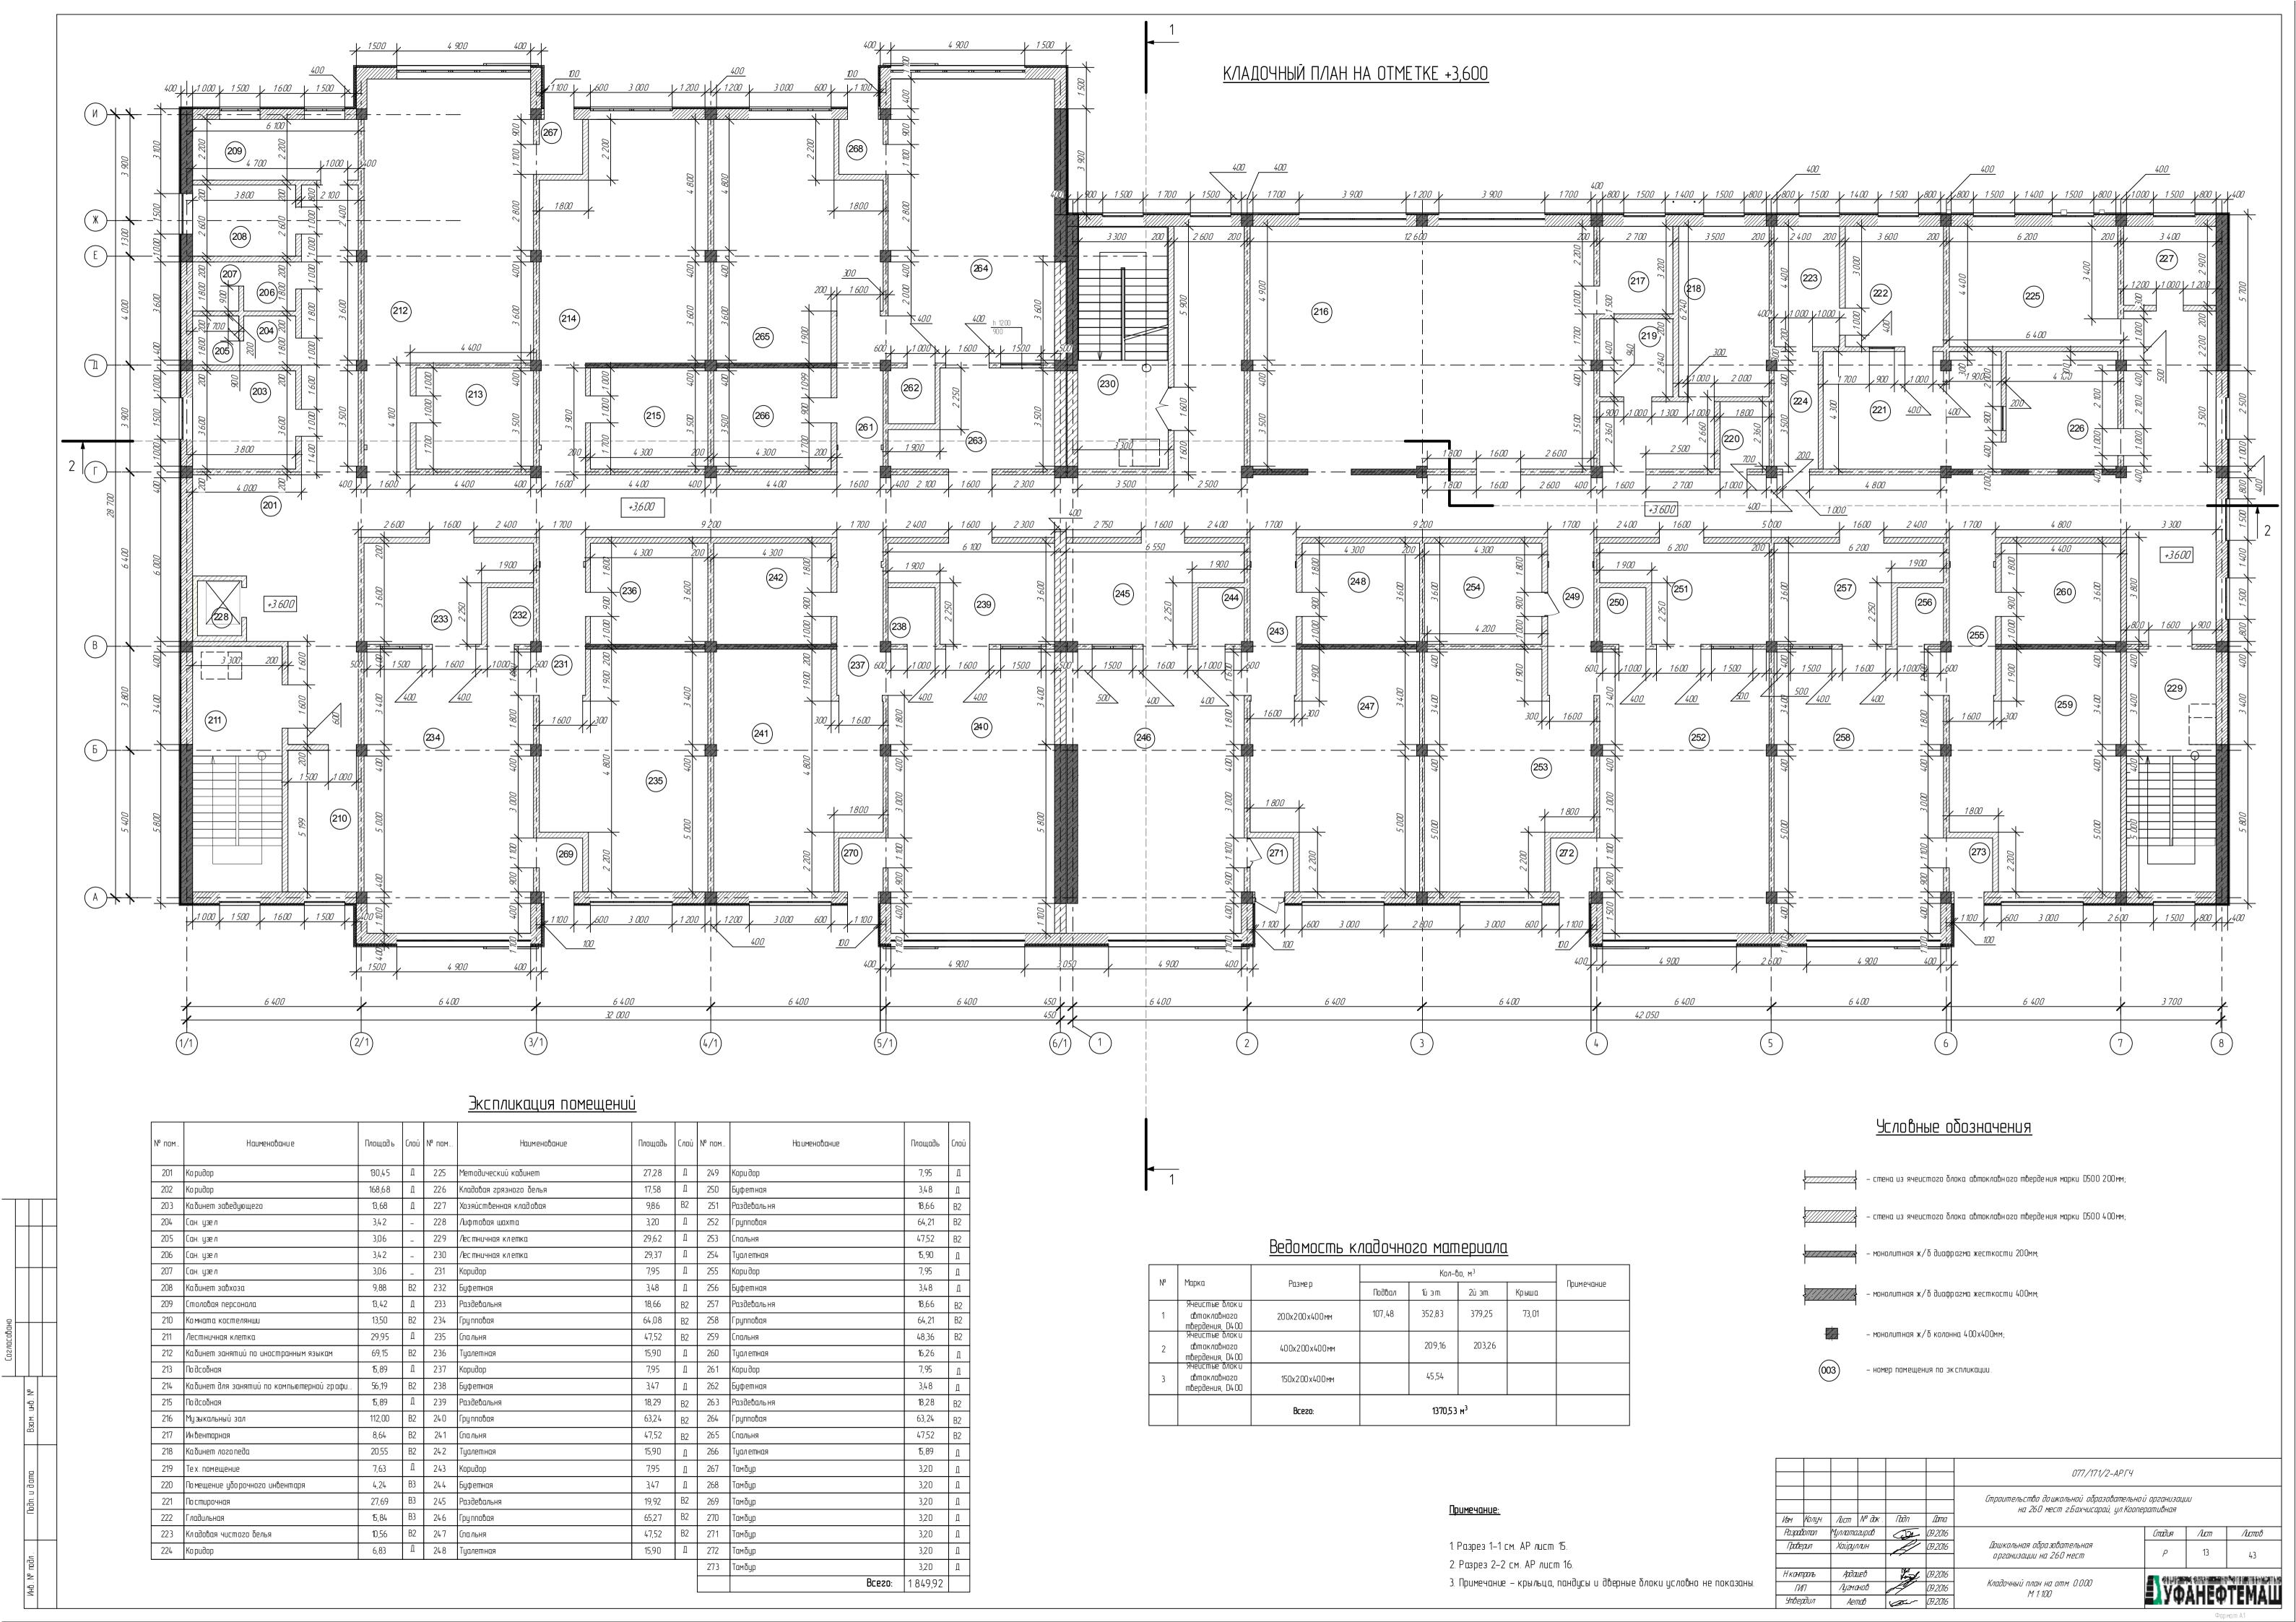

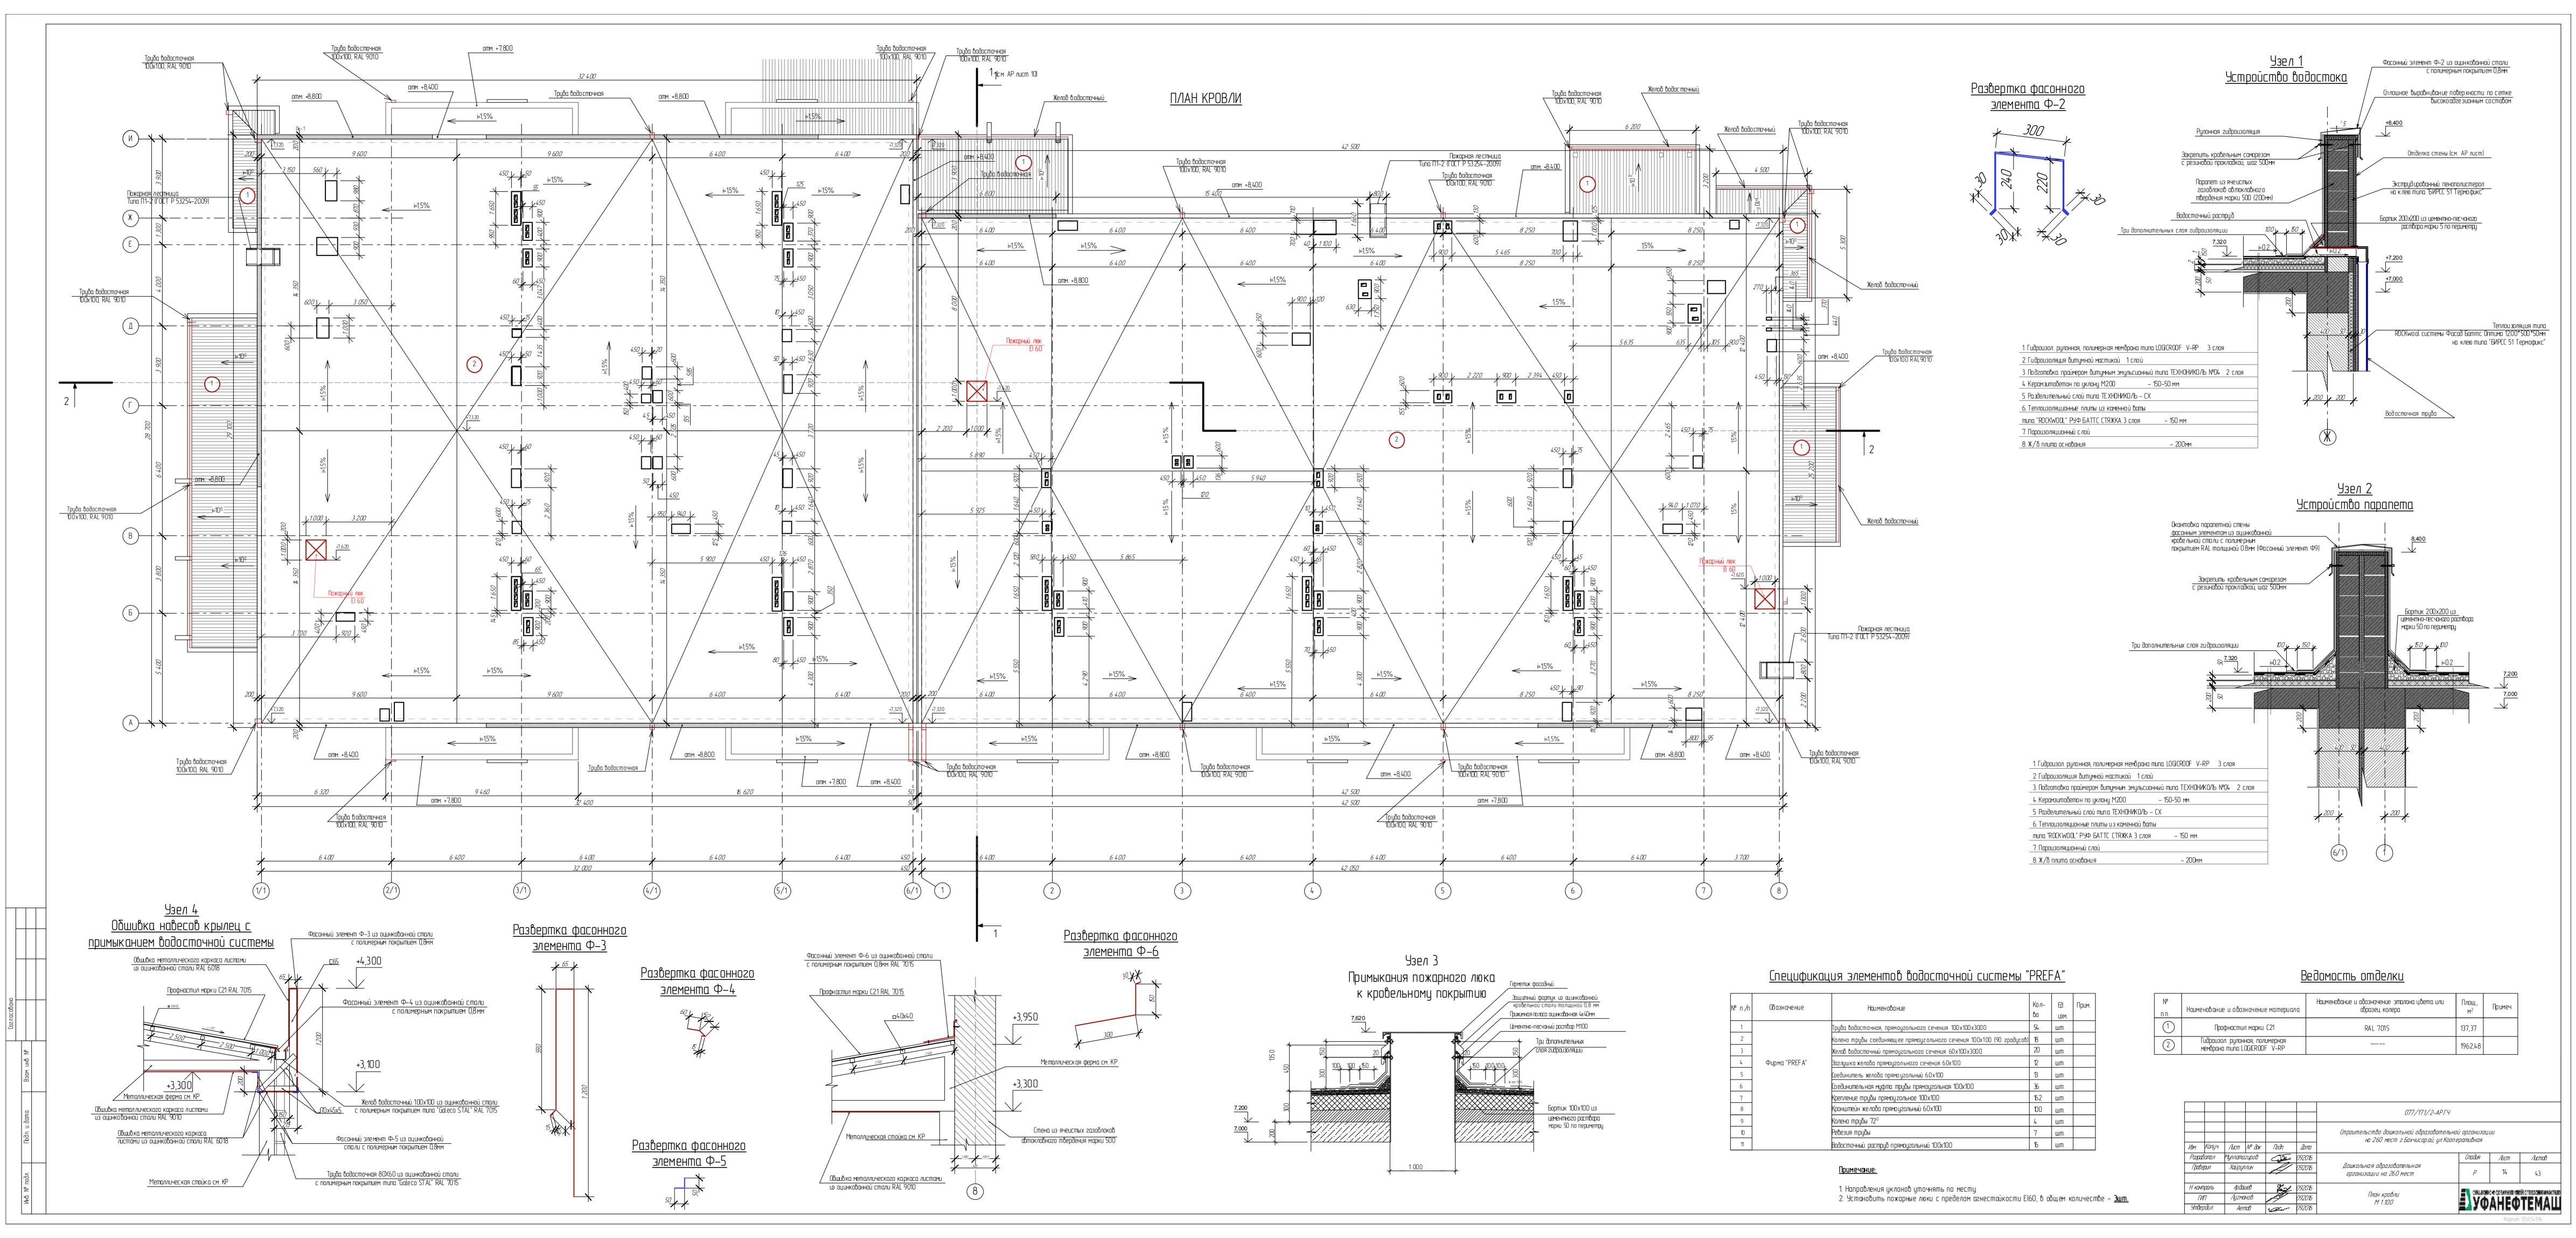

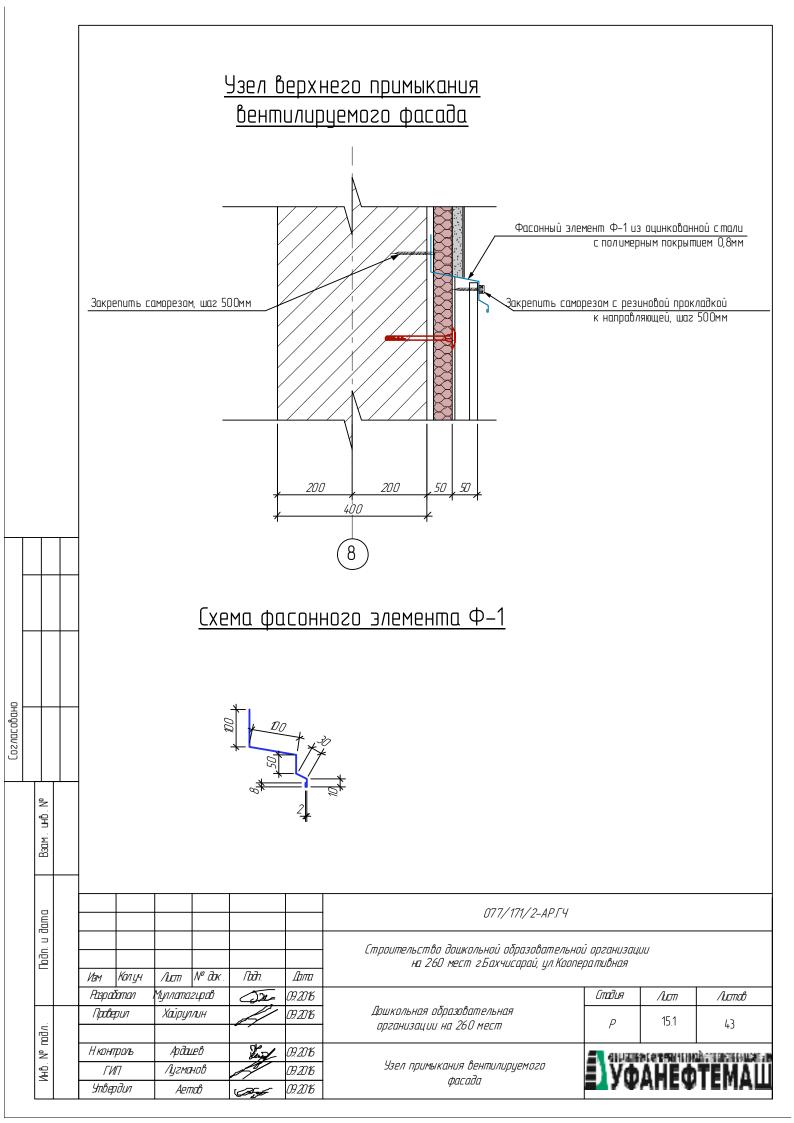

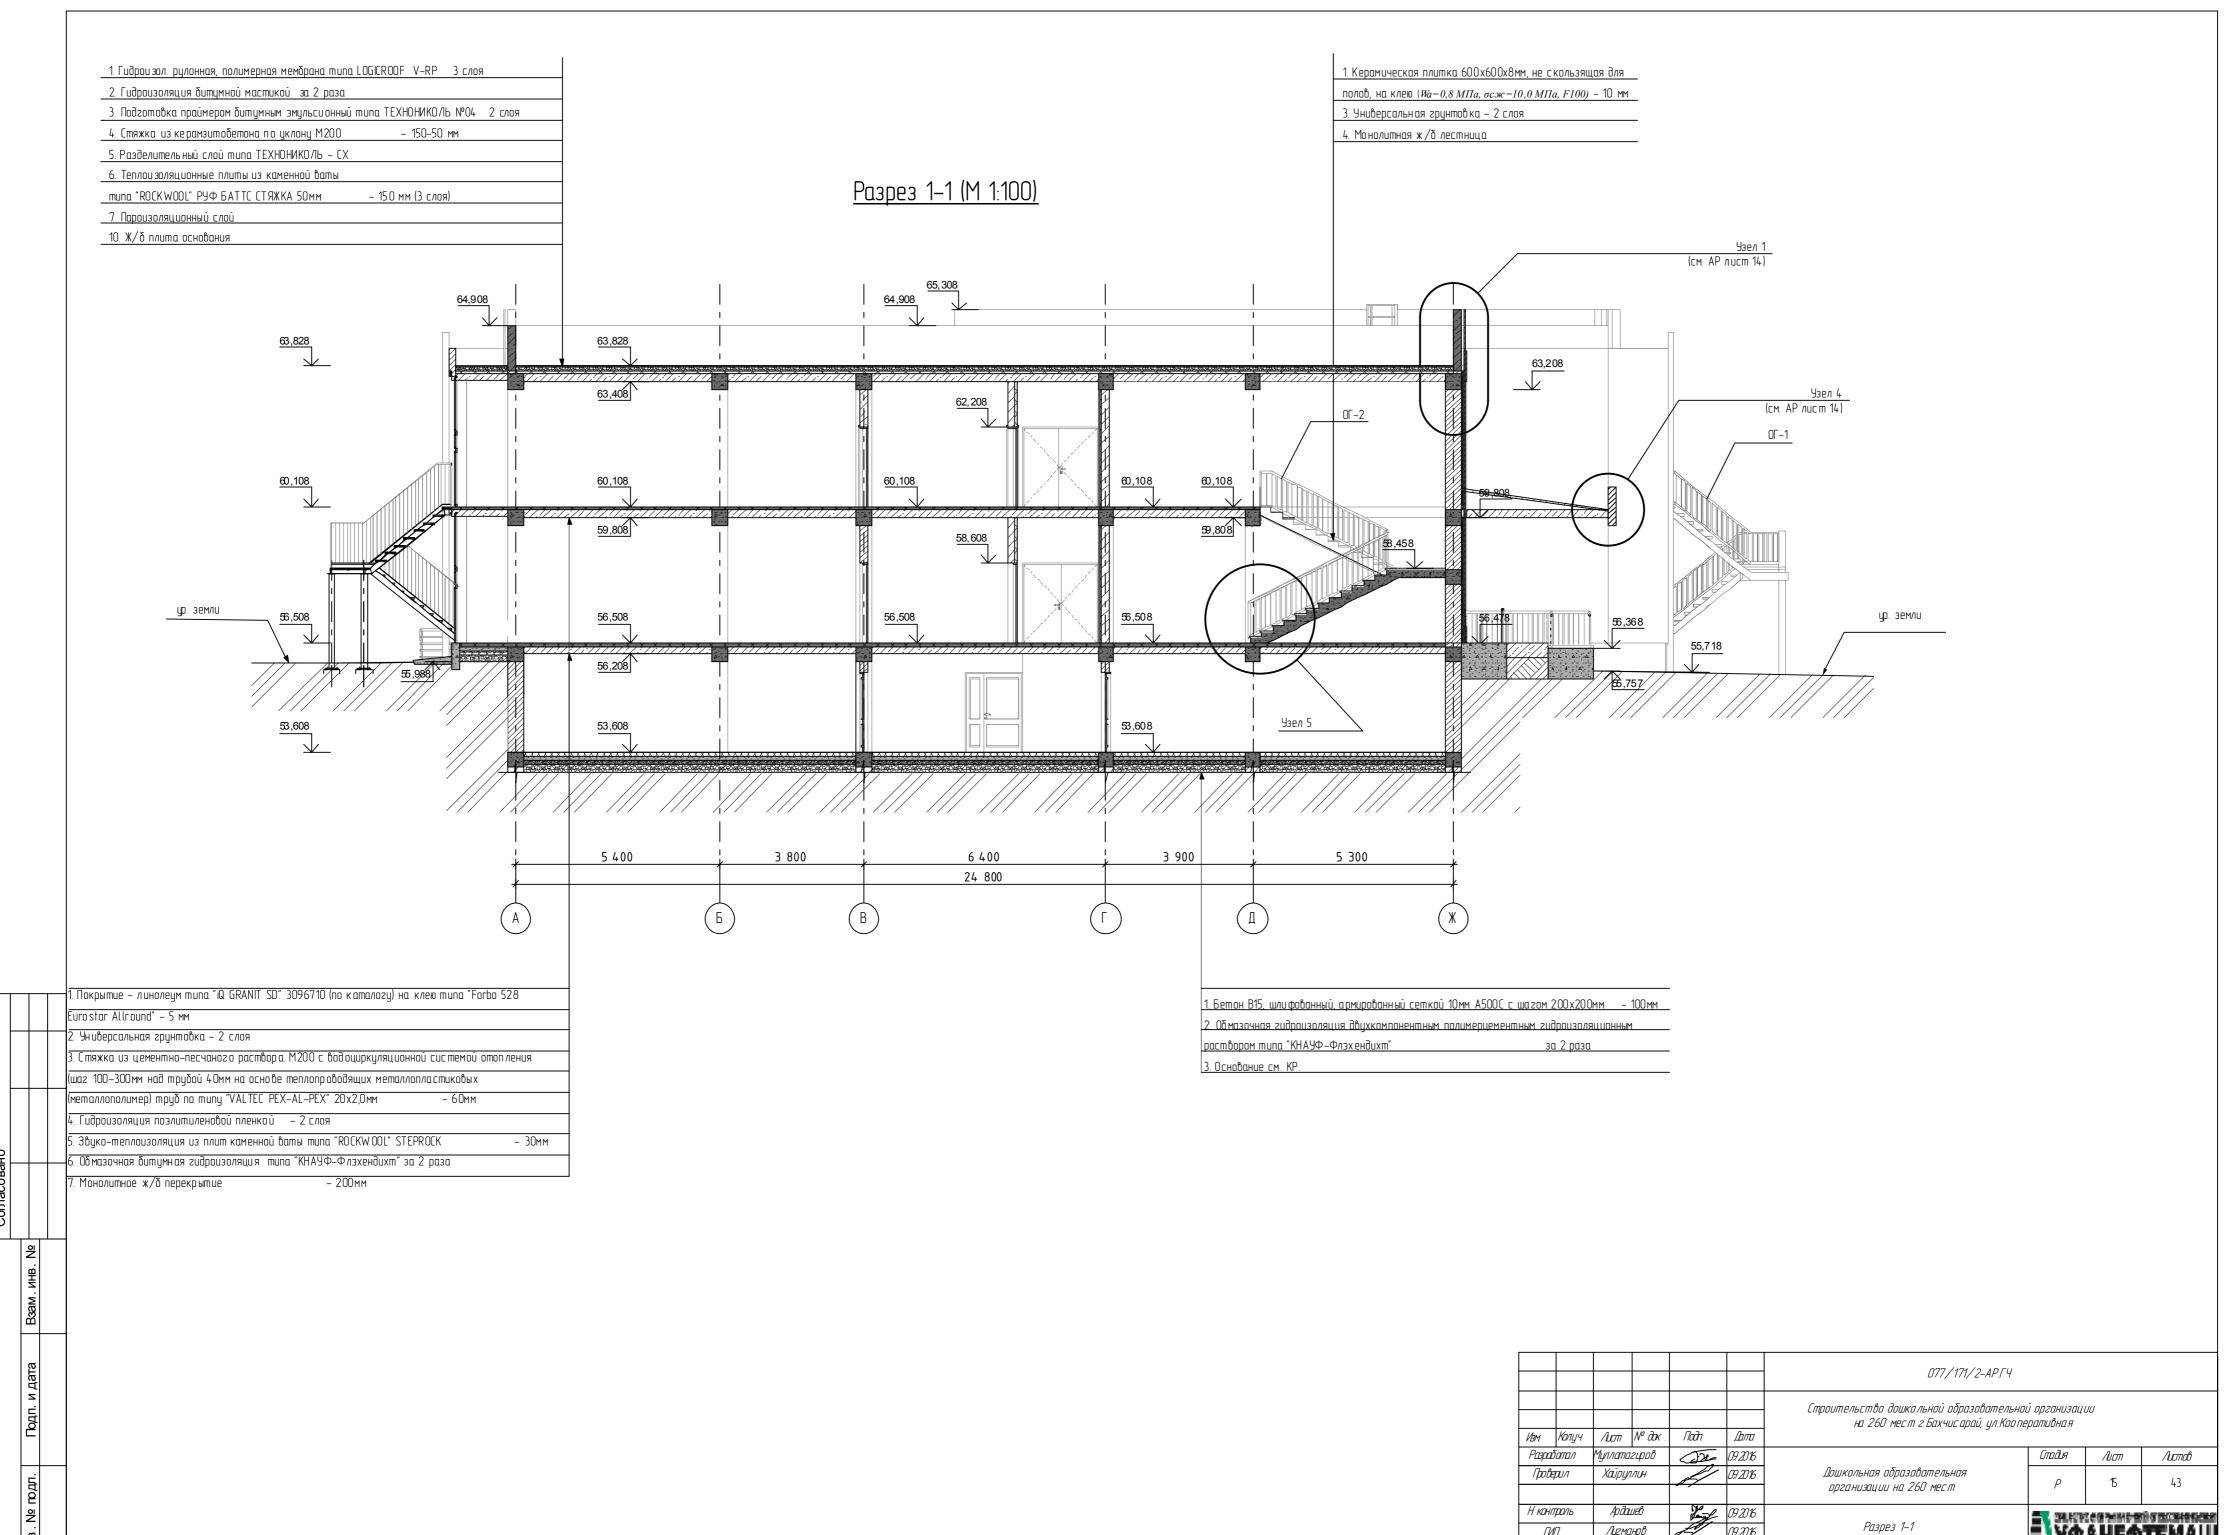

Разрез 1–1


M 1:100


Лугманов


*Аетов* 

*Утверд*ил

09.2016

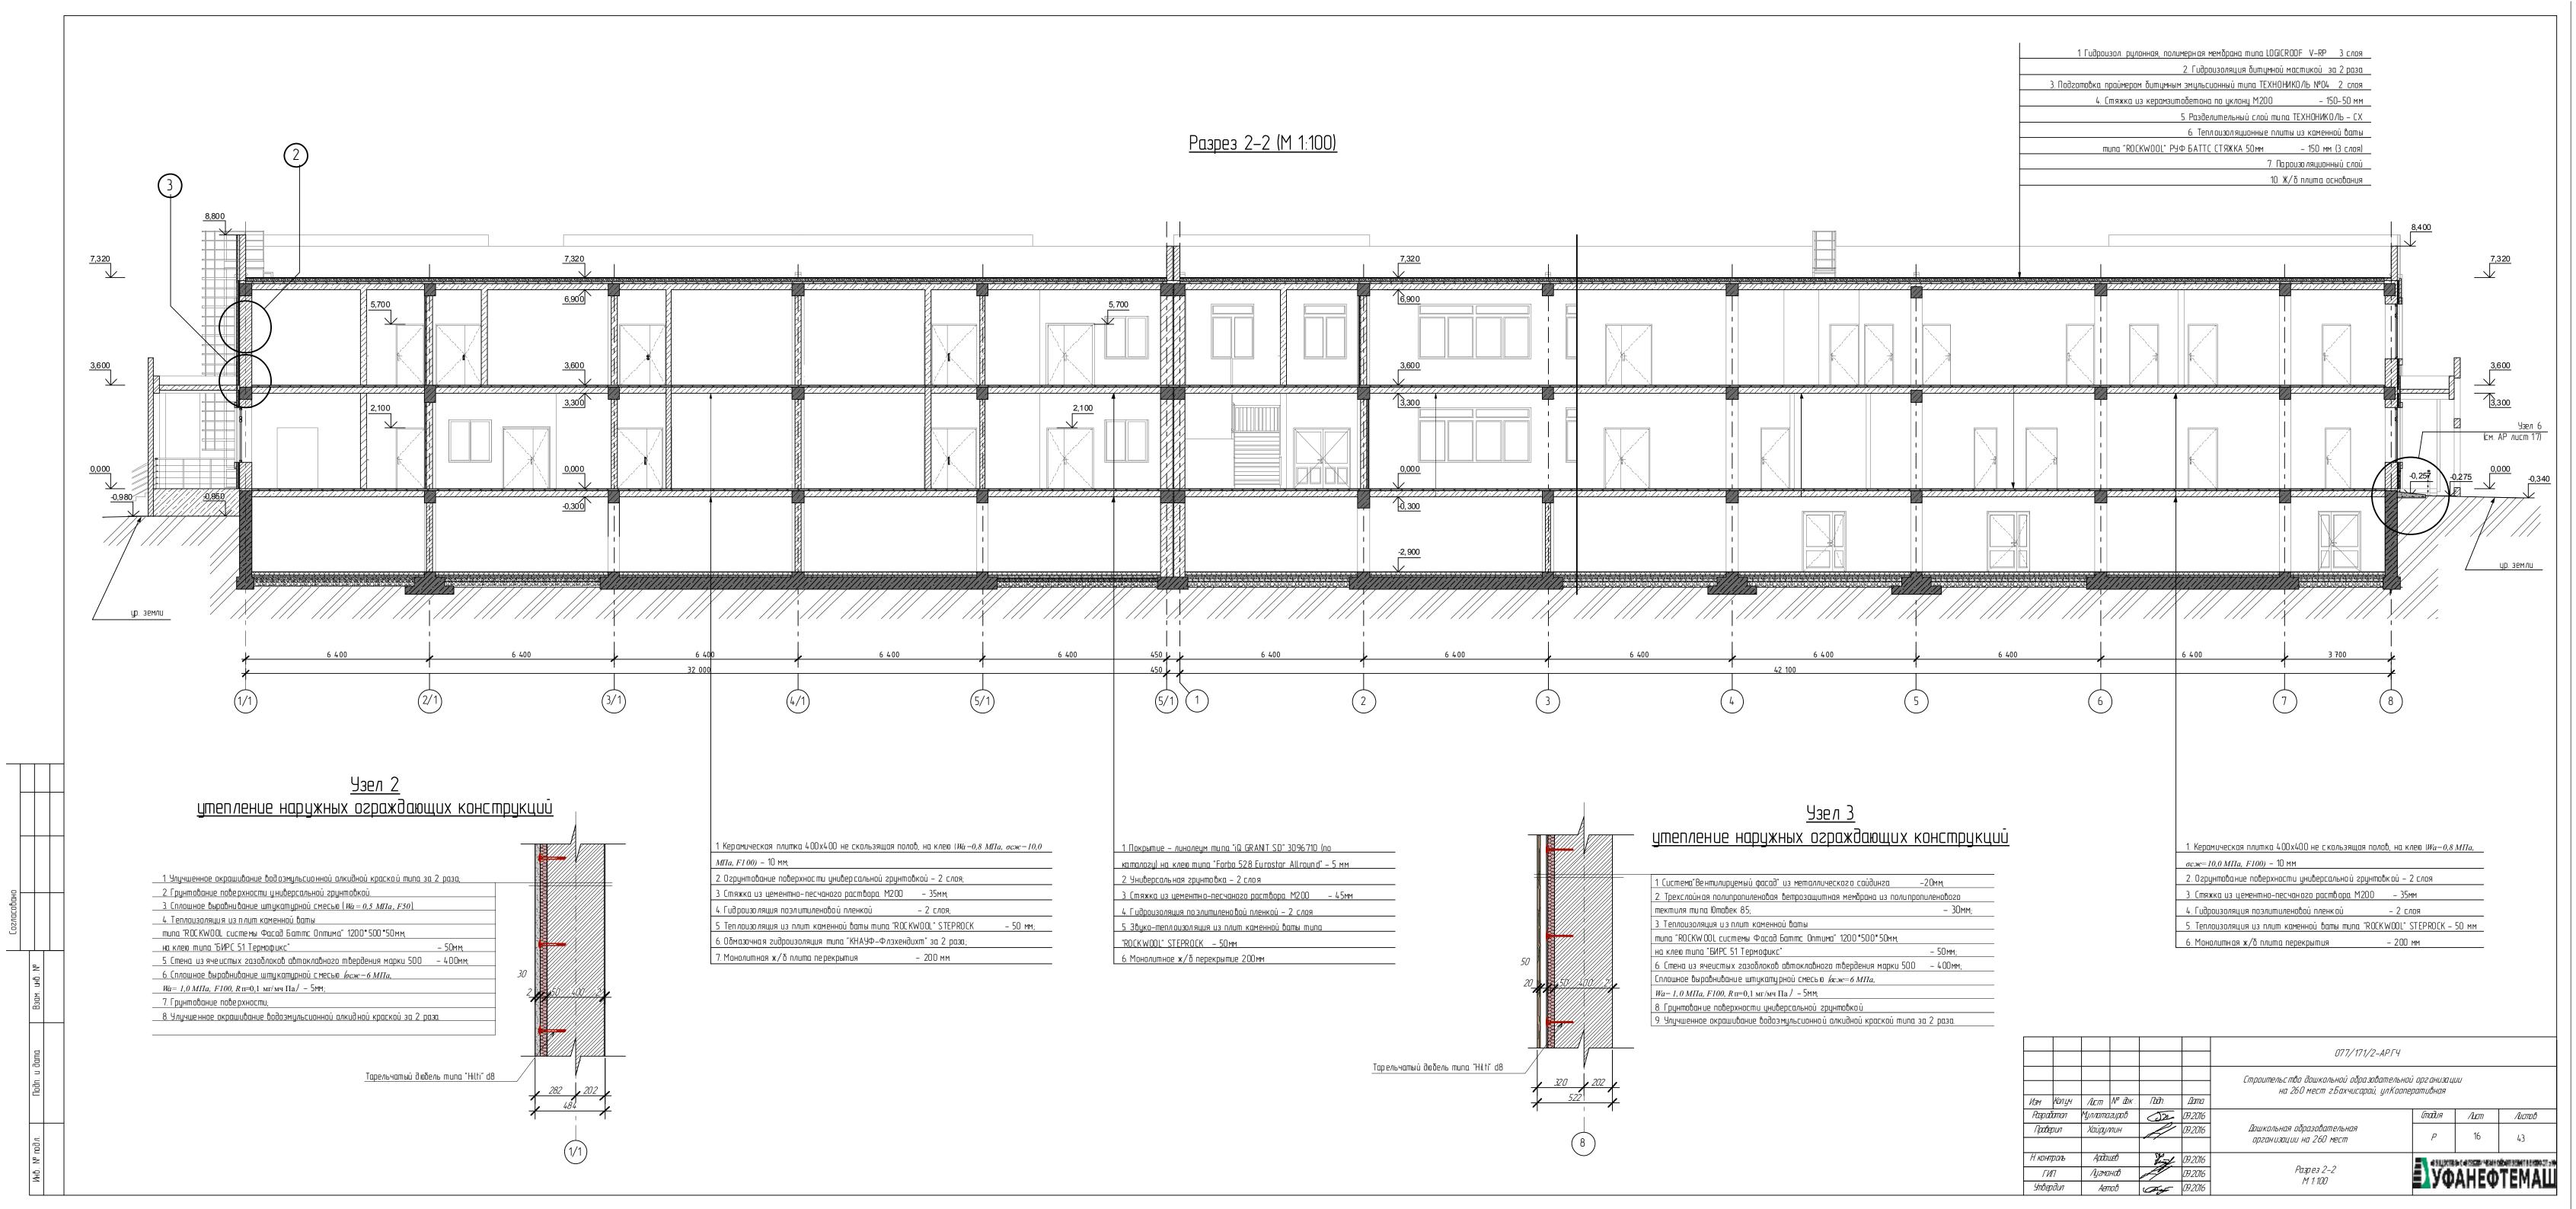

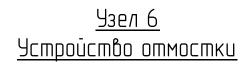

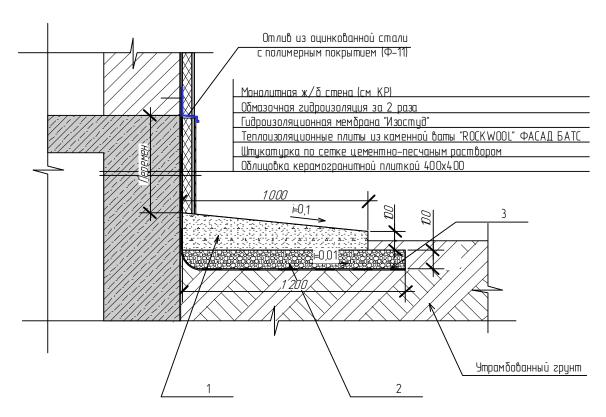

#### Ведомость элементов отмостки

Марка	Обозначение	Наименование	Кол-во	Примеч.
1		Бетон класса В15	25,65 m <sup>3</sup>	
2		Утрамбованный щебнем грун фр. 20–40	20,52 m <sup>3</sup>	
3		Гидроизоляционная мембрана "Изостуд"	1712,27 м <sup>2</sup>	

						Г
						L
Изм	Колцч	/Lucm	№ дак.	/bān	Дата	
Разра:		Муллата				L
Прове		Хайрул		(D)	_	
Приц	ושק	λωρίζη	//LUH	1	09.2016	
				- Cla		
Н конп	рољ	Ардал		Sund	09.2016	
ГИ	1/7	Лугма	нов	17	09.2016	
Ymbej	одил	Aen	nab		09.2016	

<u>Тогласовано</u>

Взам. инв. №

Подп. и дата

. № подл.

MHB.


077/171/2-AP.ГЧ


Строительство дошкольной образовательной организации на 260 мест г.Бахчисарай, ул.Кооперативная

11	ANUAR	es en resident	alite de construción de la construción
Дошкольная образовательная организации на 260 мест	Р	17	43
	Стадия	/Lucm	Листов

Узел 6. Устройство отмостки М 1:5




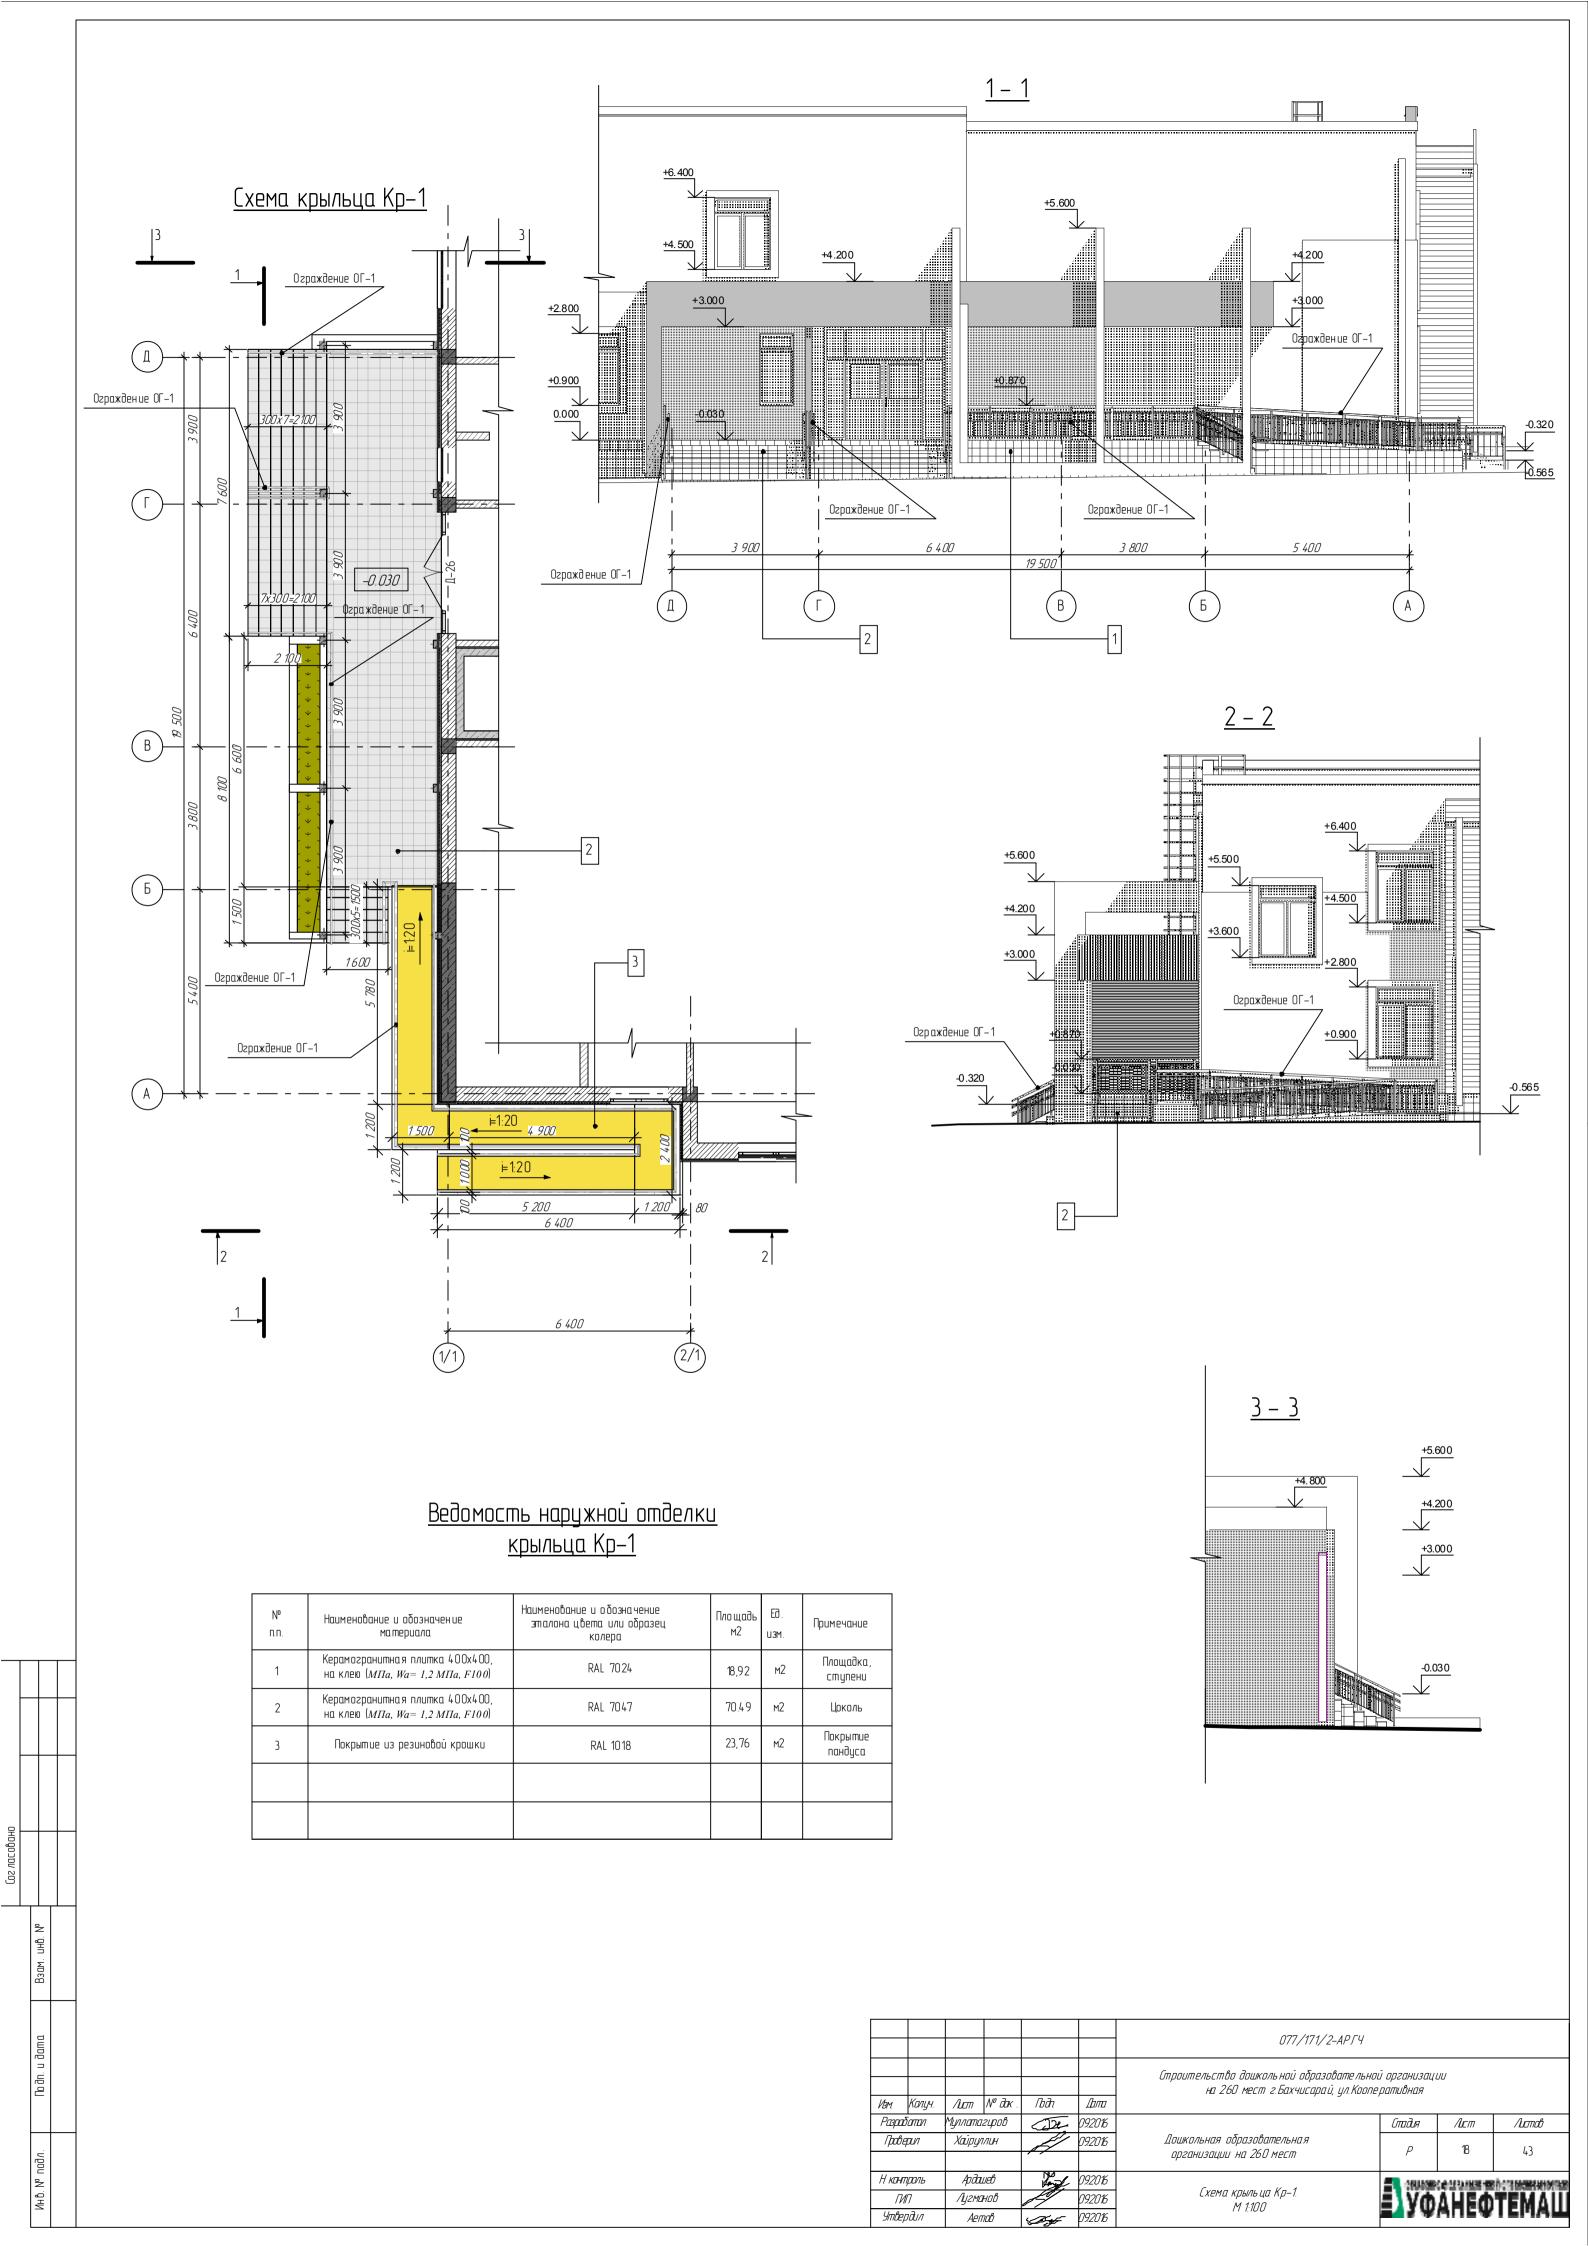


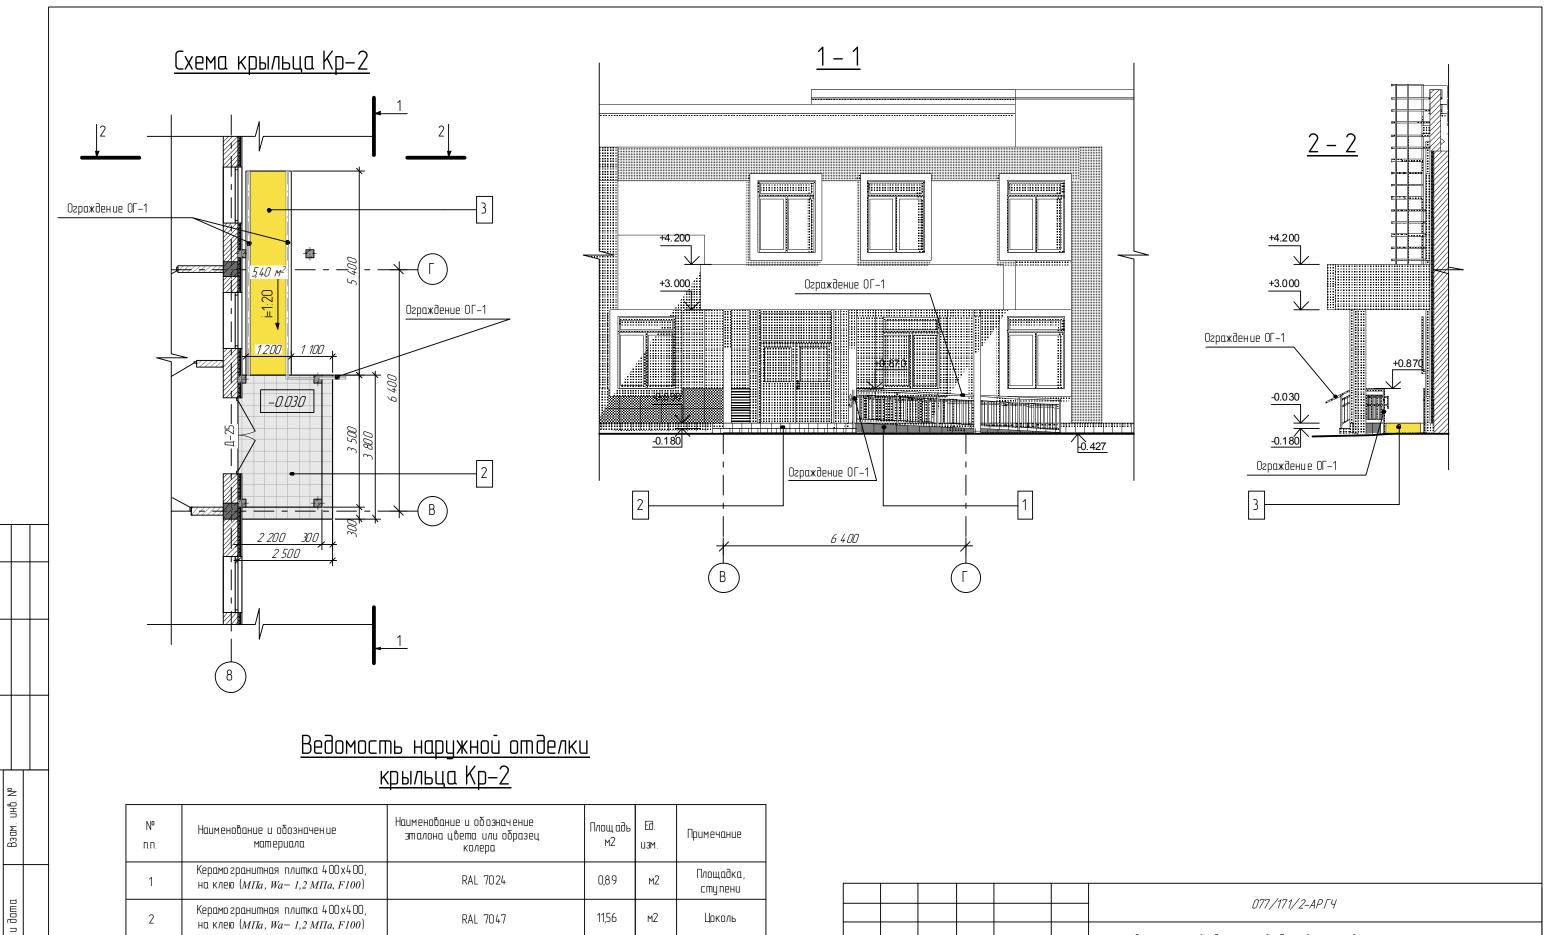


<b>№</b> nn.	Наименование и обозначение материала	Наименование и обозначение эталона цвета или образец колера	Площ адь м2	Eð. u3M.	Примечание
1	Керамо гранитная плитка 400х400, на клею ( <i>МПа, Wa= 1,2 МПа, F100</i> )	RAL 7024	0,89	м2	Площадка, ступени
2	Керамо гранитная плитка 400х400, на клею ( <i>МПа, Wa= 1,2 МПа, F100</i> )	RAL 7047	11,56	м2	Цоколь
3	Покрытие из резиновой крошки	RAL 1018	6,48	м2	Покрытие пандуса
	•	•		•	

						077/171/2-APF4			
Vam.	Колуч.	/Lucm	<i>№ дак</i> .	Гъдп	Дата	Строительство дошкольной образовательно на 260 мест г.Бахчисарай, ул.Кооп	,	Ш	
Разр	аботал	Муллата	гиров	(1)2e	092016		Стадия	<b>/L</b> cm	Листов
/þa	верил	Хайру	ПЛЦН	H	09.2016	Дошкольная образовательная организации на 260 мест	Р	19	43
Н ког	нтроль	Арда	шев	Jane	092016		E DINE	(enware	A THERESEN
/	W17	Лугми	нов	19	092016	Схема крыльца Кр-2. М 1:100	= V (t)	AUEM	TEMAIL
<i>Ymb</i>	ердил	Aei	пов	100	09.2016	11 1: 100	-43 W	VIII EA	IFFER

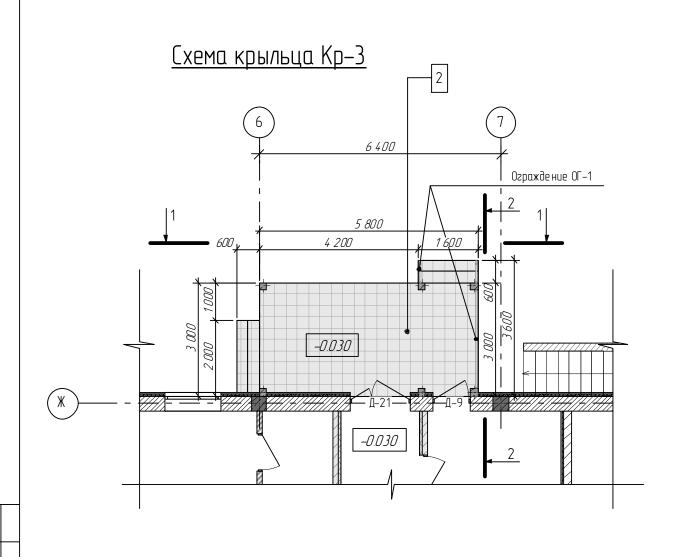

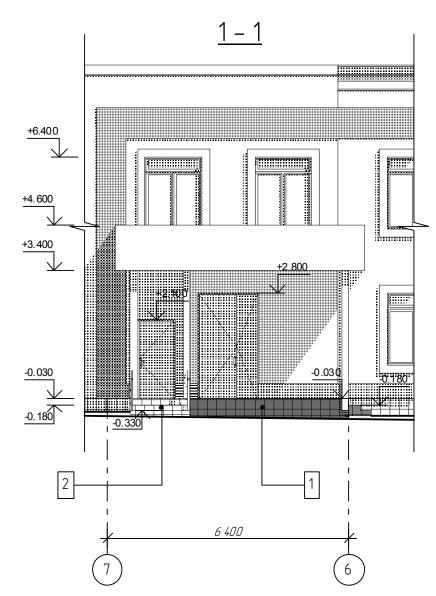


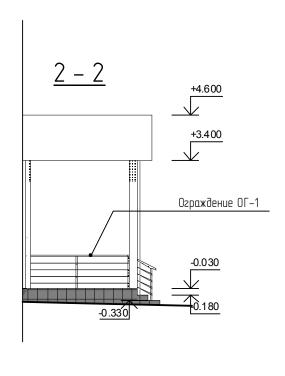


## Ведомость наружной отделки Фасад И-А


Nº n.n.	Наименование и обозначение материала	Наимен ование и обозначение эта лона цвета или образец	Площадь м2	Ед. изм.	Примечание
1	Керамогранитная плитка 400х400, на клею ( <i>МПа, Wa</i> = 1,2 <i>МПа, F100</i> )	RAL 7024	3,82	м2	Площадка, ступени
2	Керамогранитная плитка 400х400, на клею ( <i>МПа, Wa</i> = 1,2 <i>МПа, F100</i> )	RAL 7047	20,92	м2	Цоколь

						077/171/2-AP54				
						Строительство дошкольной образовательной организации на 260 мест г.Бахчисарай, ул.Кооперативная				
Ивм.	Колуч.	/Lucm	№ дак.	Гъдп	Дата	na 200 reem e.bax iseapas, grinosne	ратветат			
Разра	батал	Муллатагиров		00B 22e			Стадия	Лст	Листов	
Прове	<i>арил</i>	Хайрул	ЛИН	H	092016	Дошкольная образовательная организации на 260 мест	Р	20	43	
Н конг	Н контроль ГИП Утвердил	Ардашев		Jan L	09.2016					
Γν		Лугма	нов	19	09.2016	Схема крыль ца Кр-3. М 1:100	= Vd	AUEM	TEMAIL	
Утве,		Aen	n <i>a</i> b	100	09.2016	11 1.100	-43 W	MUER	Christ	

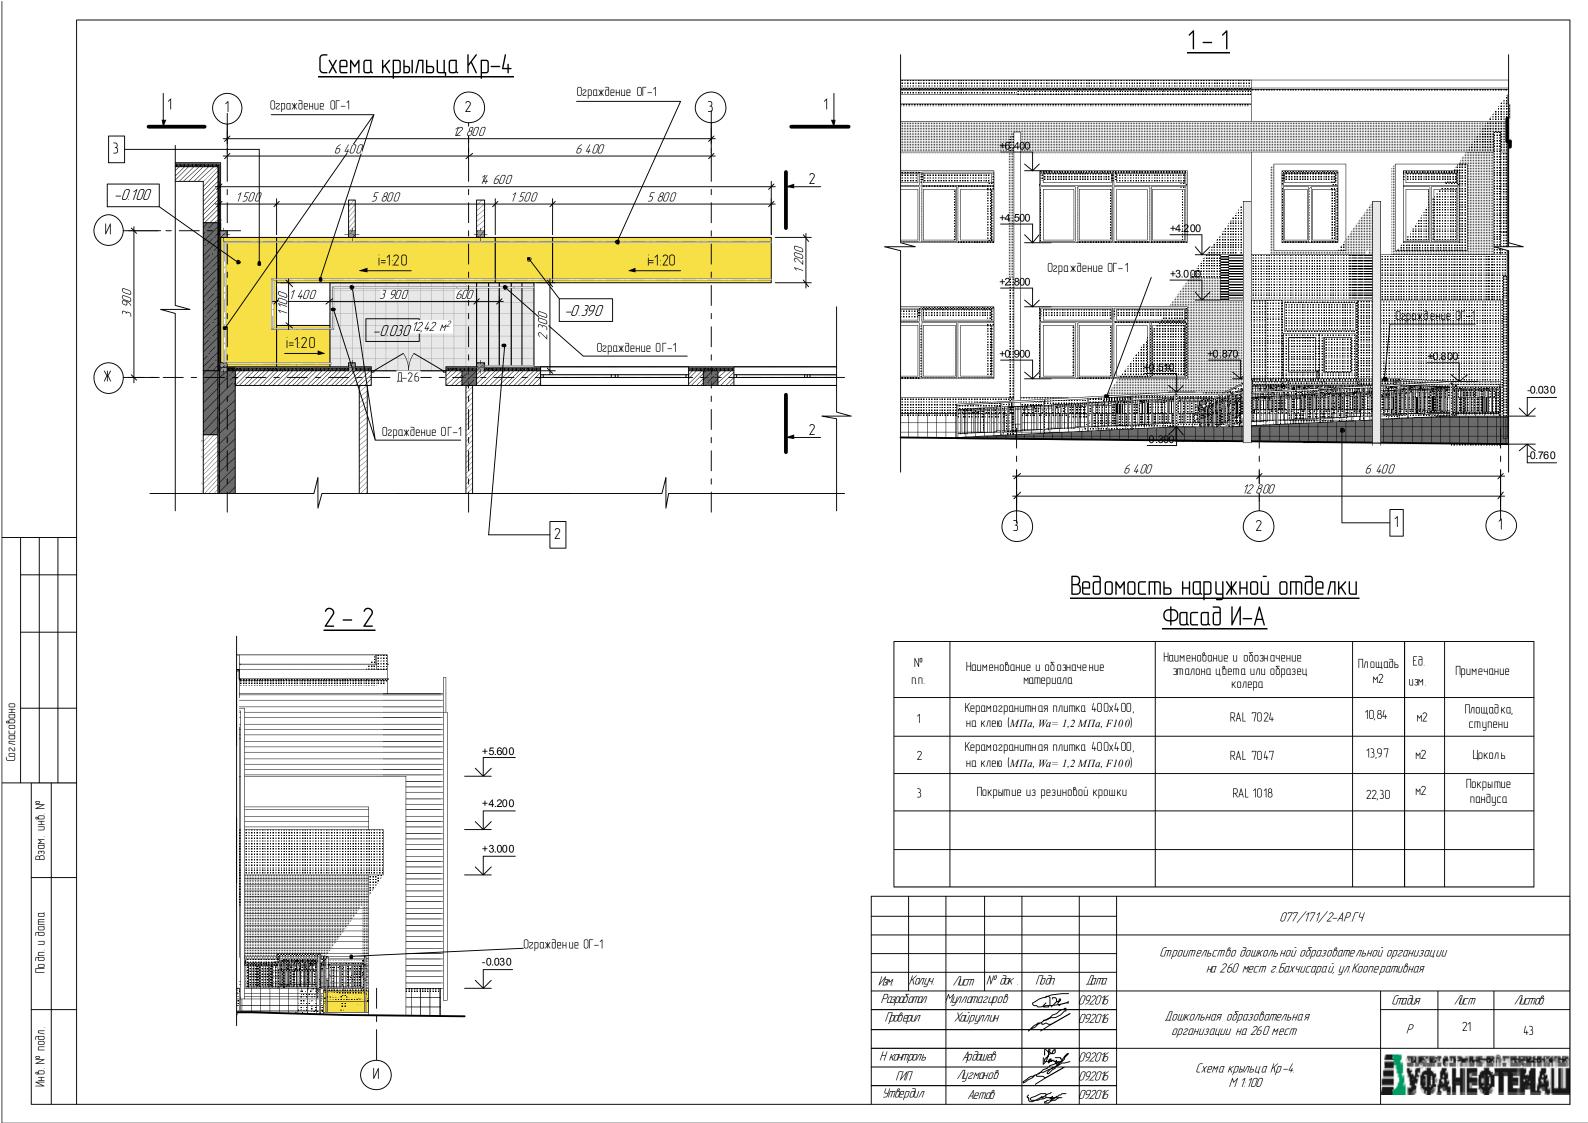


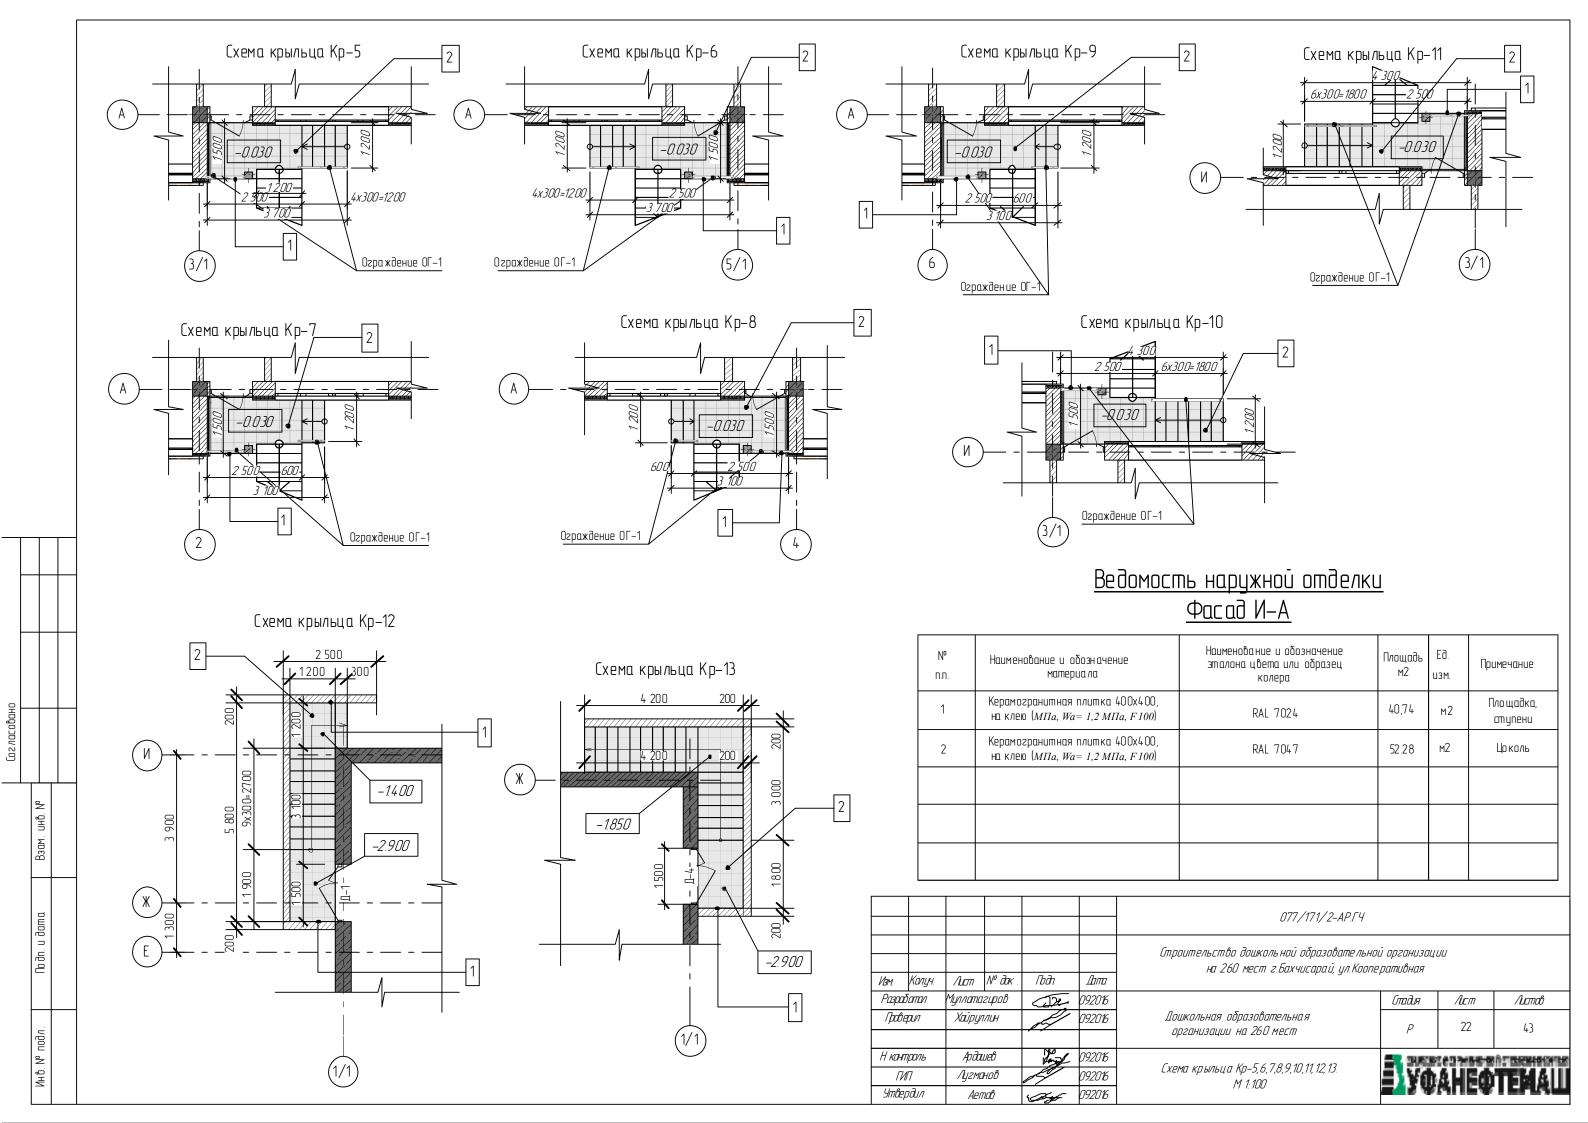


# $\frac{\text{Схема фрагмента ограждения лестниц}}{\text{ОГ-2 с наклоном}}$

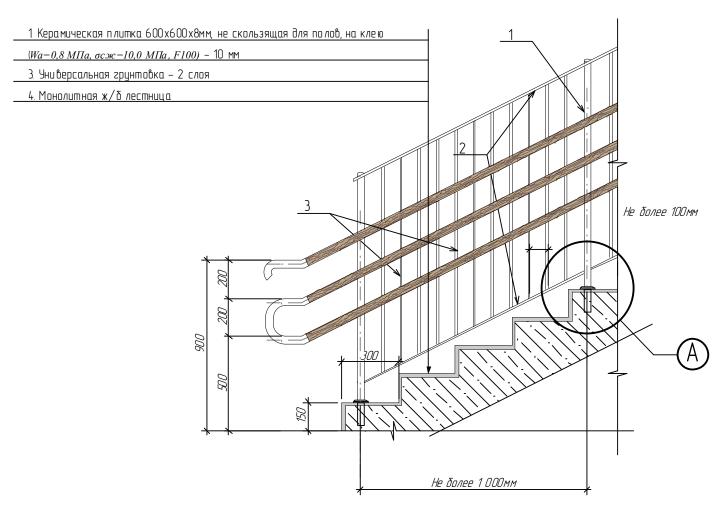


<u>Узел А</u> крепление стойки ограждения ОГ–2

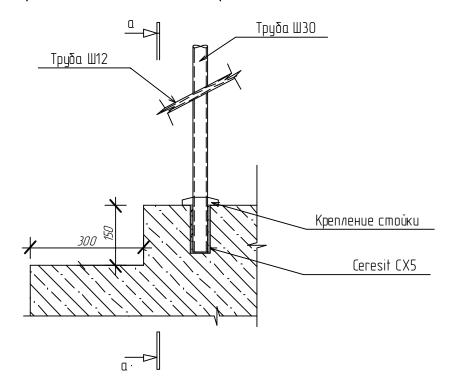

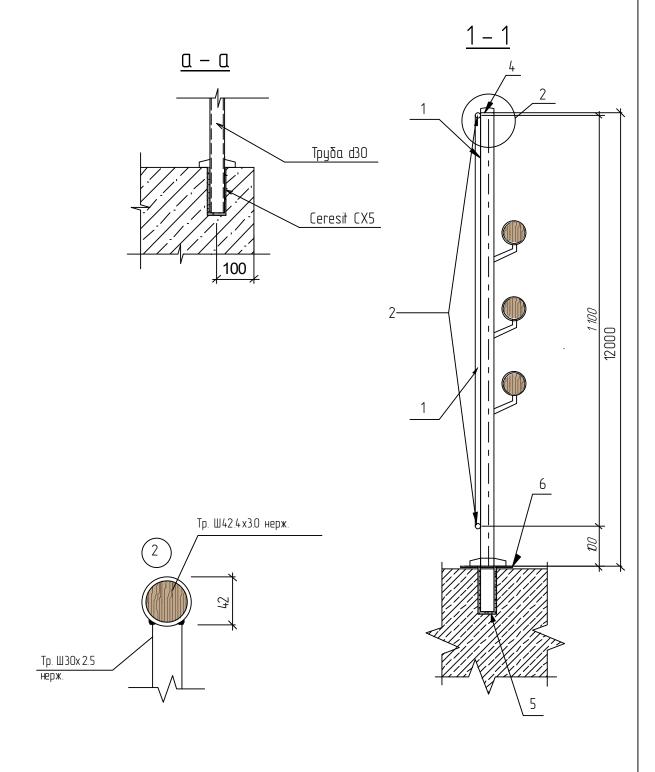

							077/171/2-AP.FY	077/171/2-AP.ГЧ				
N.	Yam.	Колуч.	/Lucm	<i>№ дак</i> .	Гъдп	Дата	Строитель ство дошкольной образо. г Бахчисарай, ул. Коопе ративная	о азовательной организациина 260 мест		на 260 мест		
	Разрад	отал	Муллата	гиров	(De	09.2016		Стадия	<b>/L</b> cm	Листов		
	/ <i>þ</i> obe;	DUI	Хайруг	7/ШН		09.2016	Дошкольная образовательная организации на 260 мест	Р	23.1	43		
<i>F</i>	H <b>кон</b> п	роль	Арда	иев	Jan.	09.2016		STEEL STEEL	(enwere	AT THE WAR COURSE		
	ГИ	7	Лугма	нов	H	09.2016	Схема устройства ограждения ОГ–2	Y E V WALLE OTEMAL				
	Утвер	пдил	Aen	пов		09.2016			MI IFW			

#### Схема горизонтального фрагмента ограждения лестниц ОГ-2

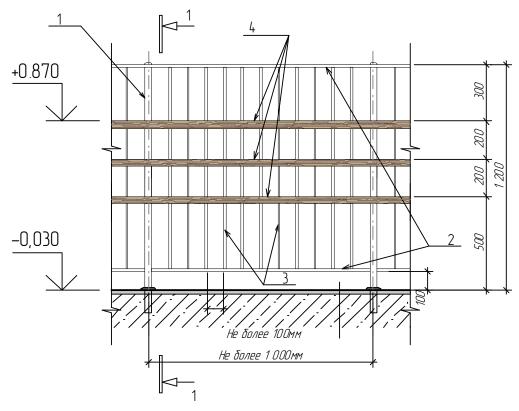

<u>Спецификация на 1м длины ограждения лестниц ОГ-2</u>

Марка	Обозначение	Наименование	Кол.	Масса ед.кг.	Примеч.
	Огражд	Ление ОГ−2			
1	ГОСТ 9941–81*	Тр. <b>Ø</b> 30x2.5 нерж. L=1300мм	1	2,25	
2	1001 7741-01	Тр. <b>Ø</b> 12x1.2 нерж. L=1000мм	2	0,652	
3		Тр. <b>Ø</b> 12х1.2 нерж. L=1100мм	9	3,23	
4		Поручень деревянный <b>Ø</b> 42.4 L=1000мм	3		
5	Ceresit	CX5			
6	ГОСТ 103–76	Пластина 140х140х6 мм	1	0,15	

#### Примечание:


Тогласовано

ځ

Hg.

- 1. Ограждение выполнить из нержавеющей стали заводского изготовления.
- 2 Поручни из твердых пород древесины предварительно окрашенная износостойкой воднодисперсионной краской на силиконовой основе или алкидной эмалью, типа "ПФ-115".

		) Buc	nepcuo	нной кі	раской	на силик	оновой	основе или алкидной эмалью, типа "ПФ–115"					
дата								077/171/2-AP					
Подп. и д	-	Ивм	Колуч	/Lucm	№ дак.	Гъдп.	Дата	Строительство дошкольной образовательной организации на 260 мест г.Бахчисарай, ул.Кооперативная					
		Разрабатал		Муллата	гиров	(J2)	09.2016		Отадия	/Lucm	Листов		
подл.		Проверил		Хайруллин		4	09.2016	Дошкольная образовательная организации на 260 мест	Р	23.2	43		
<sup>-</sup>		Н кон	Н контроль		ueb	den	09.2016		E GRUEN	acermuseus	À CORRESPONDE LA MACHE A MA		
NHB.		Γ	<b>4</b> 17	Лугма	нов	19	09.2016	Схема устройства ограждения ОГ-2	≣\V⊕	AHEM	TEMAIII		
		Упве	рдил	Aen	т <i>о</i> в	(D)-	09.2016	схети устроистой огражовния от -2	UA NI -2 <b>EA 3 WALLEN</b>				

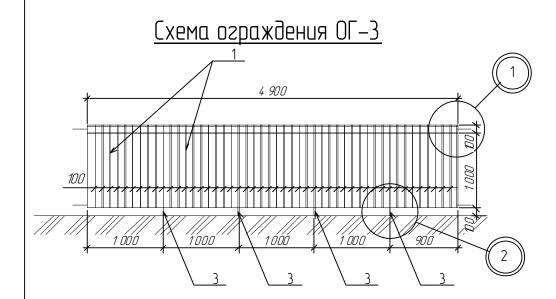


UHB. Nº

#### <u>Примечание:</u>

- 1 Все металлические элемениы ограждения ОГ-3 окрасить пентафталиевой краской RAL 7024.

- 2. Общее количество ограждений ОГ-3 <u>14 шт.</u>
  3. Ограждение ОГ-1 выполнить из нержавеющей стали. Ве элементы заводского изготовления.
  4. Общая длина металлического ограждения ОГ-1 <u>191,8 п.м.</u>
  5. В местах обрыва ограждения на начале и конце движения поручни выполнить с выступами 300мм с закруглениями на концах.

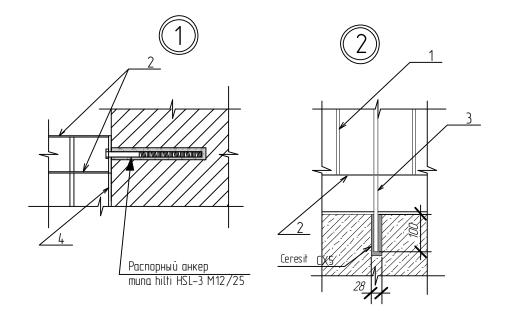

						077/171/2-AP.FY				
Изм.	Колуч.	/Lucm	№ дак.	Гъдп	Дата	Строитель ство дошкольной образо 2 Бахчисарай, ул Коопе ративная	й образовательной организациина 260 мест вная			
Разра			гиров	122	09.2016		Стадия	Лст	Листов	
/pot	і <i>ери</i> л	Хайруллин		H	09.2016	Дошкольная образовательная организации на 260 мест	Р	23.3	43	
Н кон	троль	Ардал	иев	Jane	09.2016		SUPERIOR OF THE PERIOR OF THE	(enware	AT REPRESENTE	
//	<b>U</b> 17	Лугма	нов	19	09.2016	Ограждение витражей. ОГ-3	= Vm	AHEM	TEMAIII	
Утве	грдил	Аеп	n <i>a</i> 6	Contract of the second	09.2016		<b>-43</b> W	MILER		

## Спецификация элементов ограждения ОГ-3

Марка	Обозначение	Наименование	Кол., шт.	Масса ед.кг.	Примеч.
					•
1	ГОСТ 2590-88	Металлический стержень <b>Ø</b> 6 L=1000	44	0,68	29,84
2	ГОСТ 103-76	Полоса стальная горячекат. 5x20x4900	3	3,85	11,55
3	ГОСТ 2590-88	Металлический стержень <b>Ø</b> 6 L=1300	4	0,8	3,21
4	ГОСТ 103-76	Полоса стальная горячекат. 5x20x1100	2	0,86	172
		Bce 20:	4	6,32	
		Наплавляе мость 3%:	1	,39	
		Подрезка 3%:	1	,39	
5	Hilti	Всего:	4	9,10	
		Распорный анкер типа HSL-3 M12/25	4		


# Согласовано


H.

#### Примечание

1 Все металлические элемениы ограждения ОГ-3 окрасить пентафталиевой краской RAL 7024.за два раза по грунту ГФ-021

П								077/171/2-АРГЧ								
дата								U/ I/ I/ Z-AF! T								
$\neg$								Стооительство дашкольной обоазовательна	Строительство дошкольной образовательной организации							
Подп.								на 260 мест г.Бахчисарай, ул.Кооперативная								
		VBM	Колуч	/Lucm	№ дак.	/b∂п.	Дата									
		Разработал		Муллатагиров		(D)21_	09.2016		Стадия	/Lucm	Листов					
		Праверил		Хайрул	īруплин <u></u>		09.2016	Дошкольная образовательная	D	23.4	43					
подл.								арганизации на 260 мест		23.4	4-)					
NHB. № n		Н контроль Ардашев		Œβ	den	09.2016			h Carren Hill	A CHESIKARE MAKE MIK						
		ГИП Лугманов Чавендии Аетав		нов		09.2016	Ограждение витражей. ОГ-3	≣\Vm	VHEW	TEMAIII						
_				.~~	M MK		EV ANUENIENIENIEN									

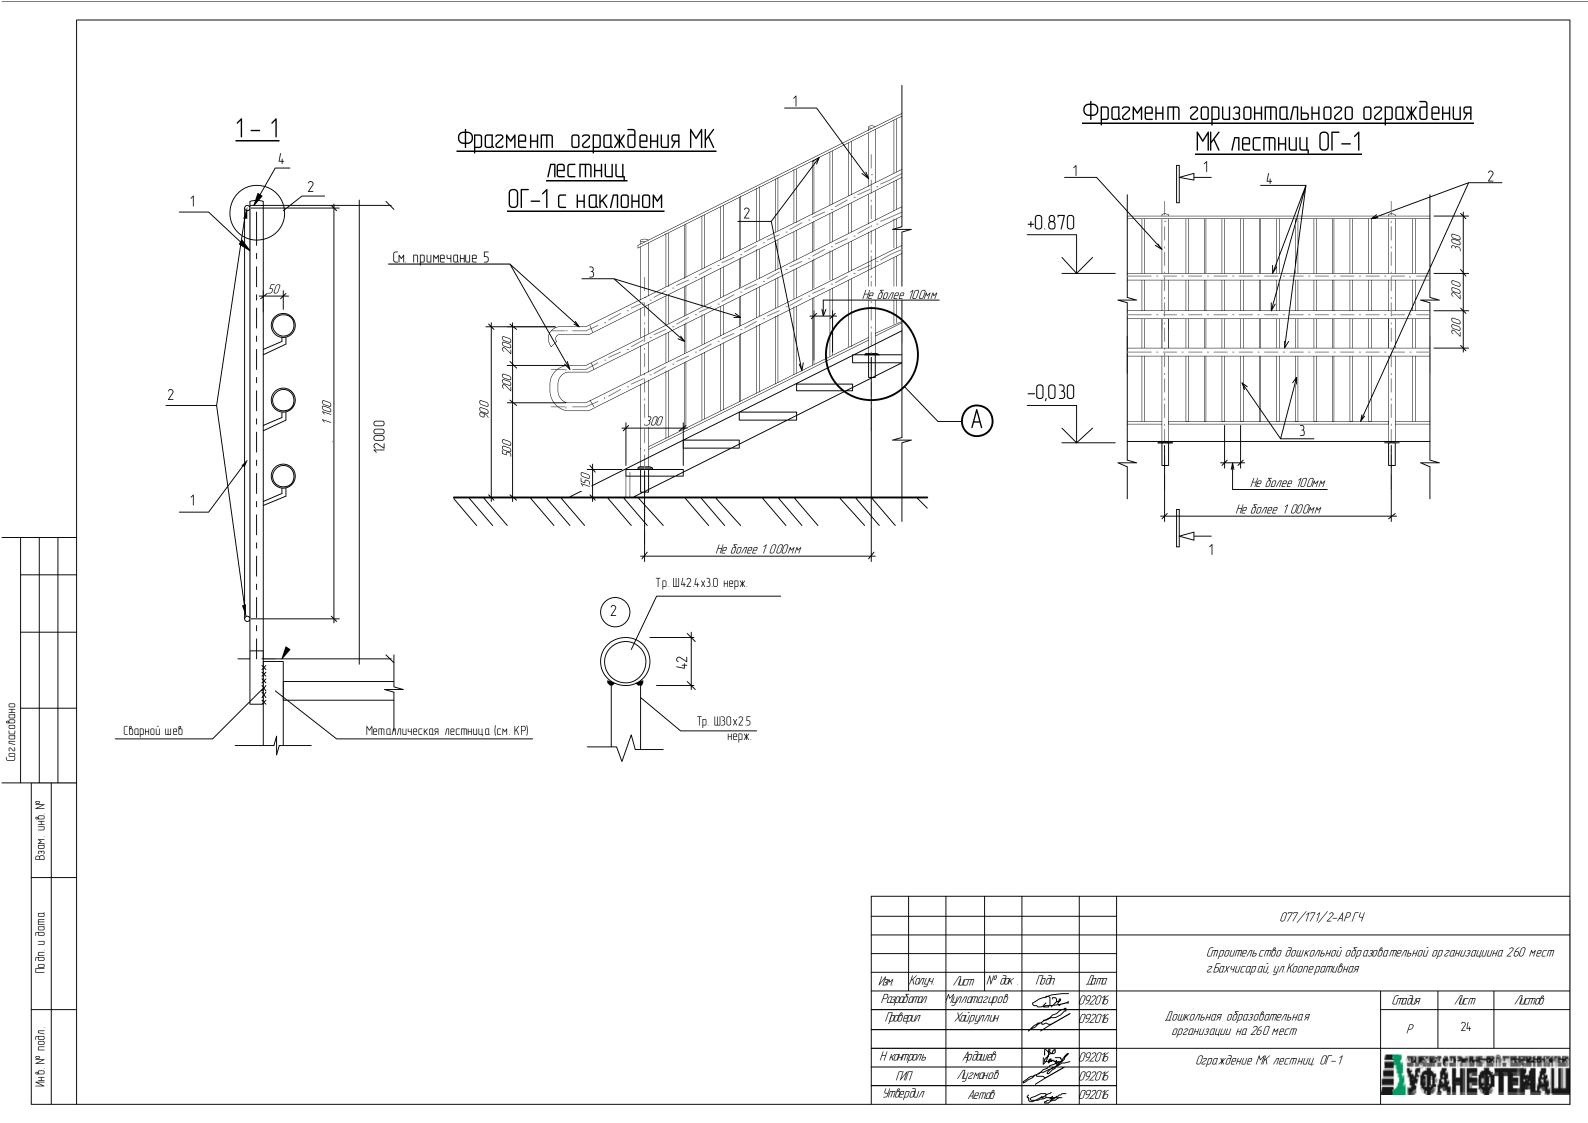


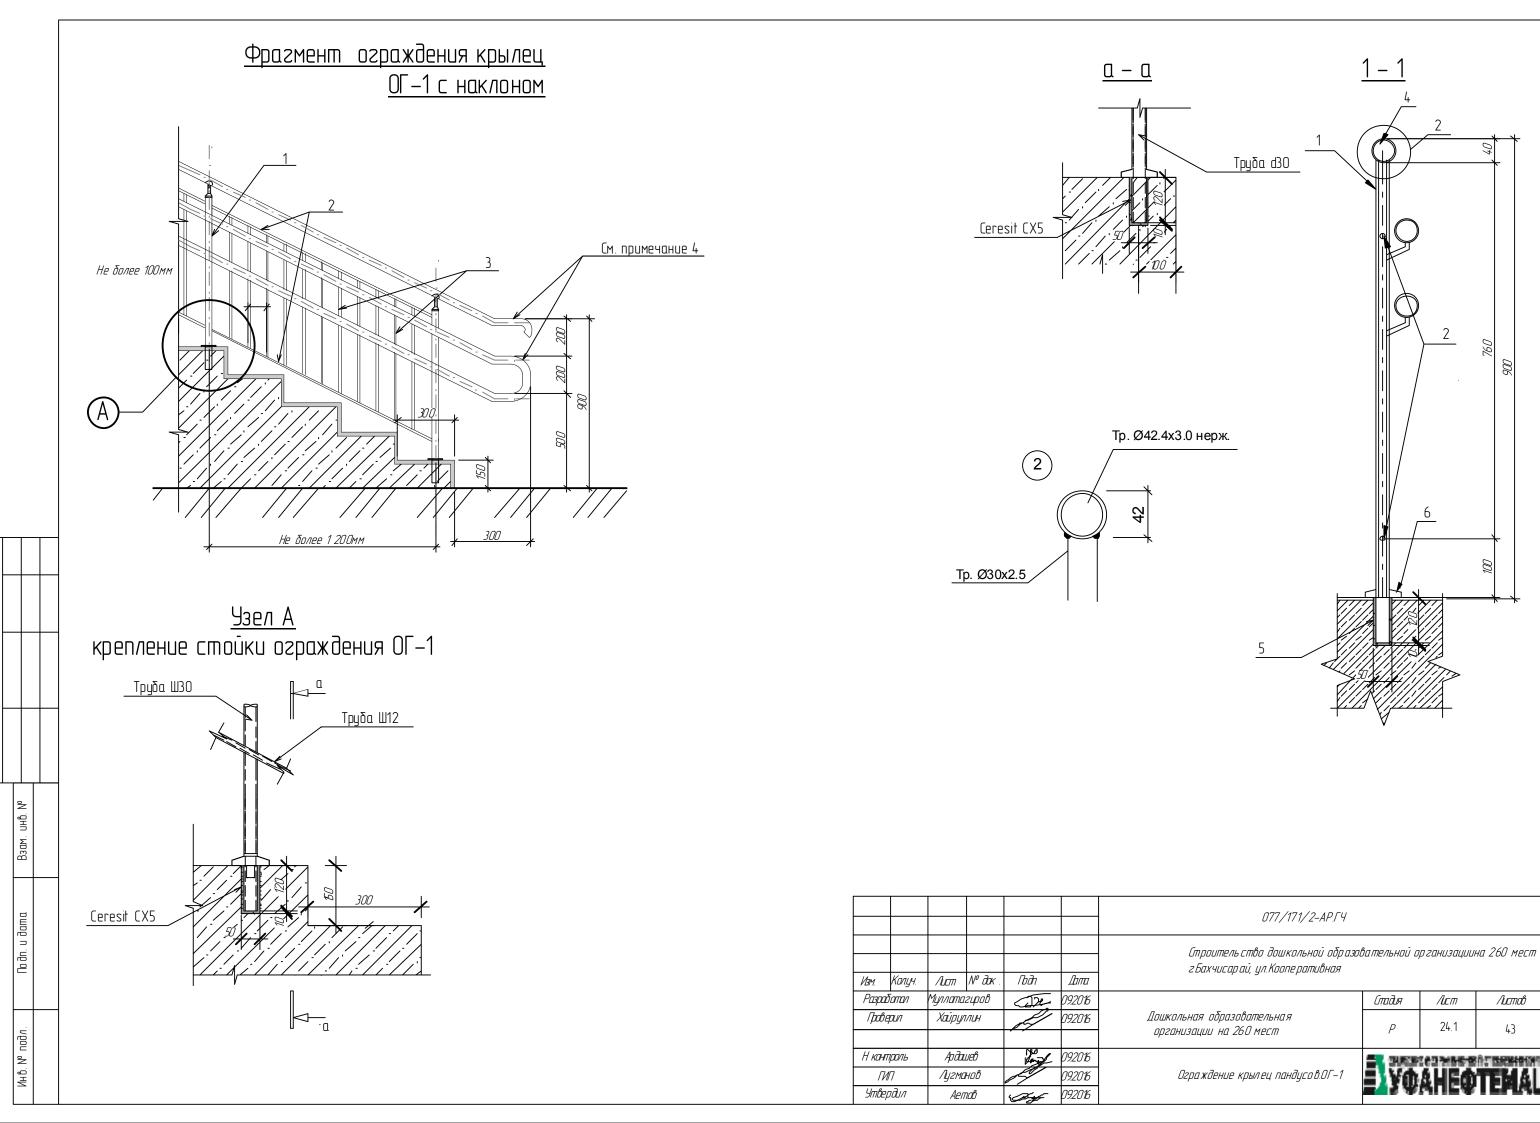

Листов

43

# <u>Фрагмент горизонтального ограждения</u> <u>крылец ОГ-1</u>

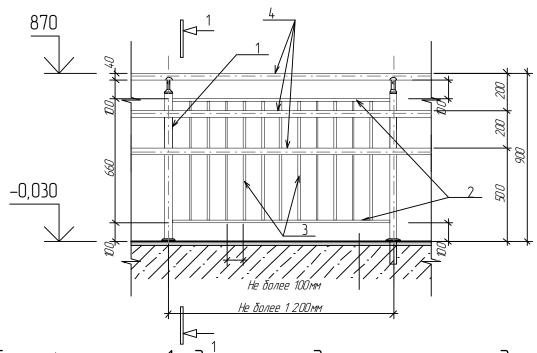

пто 1 Спецификация на 1м длины ограждения крылец и пандусов ОГ—1

Марка	Обозначение	Наименование	Кол.	Масса ед.кг.	Примеч.
	Огража	Ление ОГ−1			
1	ГОСТ 9941–81*	Тр. <b>Ø</b> 30x2.5 нерж. L=1050мм	1	1,82	
2	1001 7741-01	Тр. <b>Ø</b> 12x1.2 нерж. L=1000мм	2	0,66	
3		Тр. <b>Ø</b> 12х1.2 нерж. L=660мм	9	1,96	
4		Тр. <b>Ø</b> 42.4x2,5 L=1000мм	3	7,44	
5	Ceresit	CX5			
6	ГОСТ 103–76	Пластина 140х140х6 мм	1	0,94	

#### Примечание:


Тогласовано


UHB. Nº

Взам

- 1. Ограждение ОГ-1 выполнить из нержавеющей стали заводского изготовления.
- 2. Поручни ограждения ОГ-1 в местах обрыва выполнить с выступами 300мм закругленниями на концах.
- 3. В местах обрыва ограждения на начале и конце движения поручни выполнить с выступами 300мм с закруглениями на концах.


дата							077/171/2-AP54	077/171/2-AP.FY						
Noðn. u ē							Строительство дошкольной образовательно на 260 мест г.Бахчисарай, ул.Коопе							
	Изм	Колуч	/Lucm	№ дак.	ГЪдп.	Дата	na 200 naam oban obay aa, giinoona	,						
	Разра	батал	Муллата	гиров	22	09.2016		Стадия	/Lucm	Листов				
подл.	Проверил		Хайрул	(айруллин (		09.2016	Дошкольная образовательная организации на 260 мест	Р	24.2	43				
2	Н кон	троль	Арда	ĽĽΒŮ	Leng	09.2016		E asuma	5C####################################	A CORRESPONDENT AND				
MFB.	ΓΙ	1/7	Лугма	нов		09.2016	Congression was agus agus agus agus agus agus agus ag	<b>≣</b> \Vm	<b>VHEW</b>	TEMAIII				
_	Упвердил		Aen	n <i>a</i> b	( ) S	09.2016	Ограждение крылец пандусов.ОГ–1	<b>=4</b> 3 ₩	WLIEA	IEMAM				

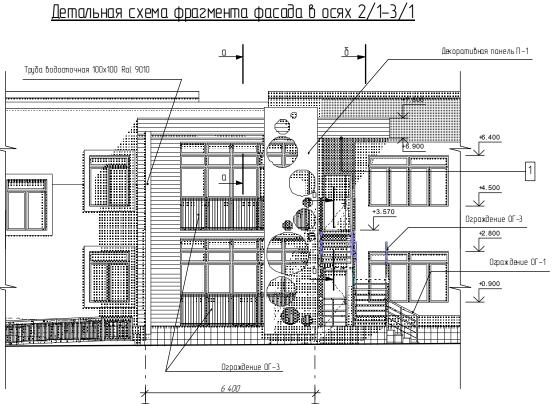

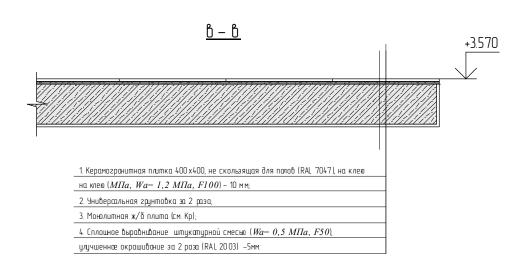

#### Ведомость отделки фрагмента фасада в осях 2/1-3/1

Nº n.n.	Наименование и обозначение материала	жолера Этальна цвета или образец Колера	Площадь м2	Ed. u3M.	Прим ечание
1.	Падшока листами се оцинкаванной стали с голимерным покрытем по металлическим грофилям	RAL 7040	52,50	м2	Навесы
2.	Сплоинсе выравнивание итукатурной счесью ( <i>Wa= 0,5 MПа, F5</i> 0), улучиенное скрашивание за 2 раза	RAL 2003	33,32	м2	
3.	Сплошное въровнование итукатурной омесью ( <i>Wa= 0,5 MTIa, F.50</i> ), улучиенное октинования за 2 паза	RAL 7047	25,20	m2	

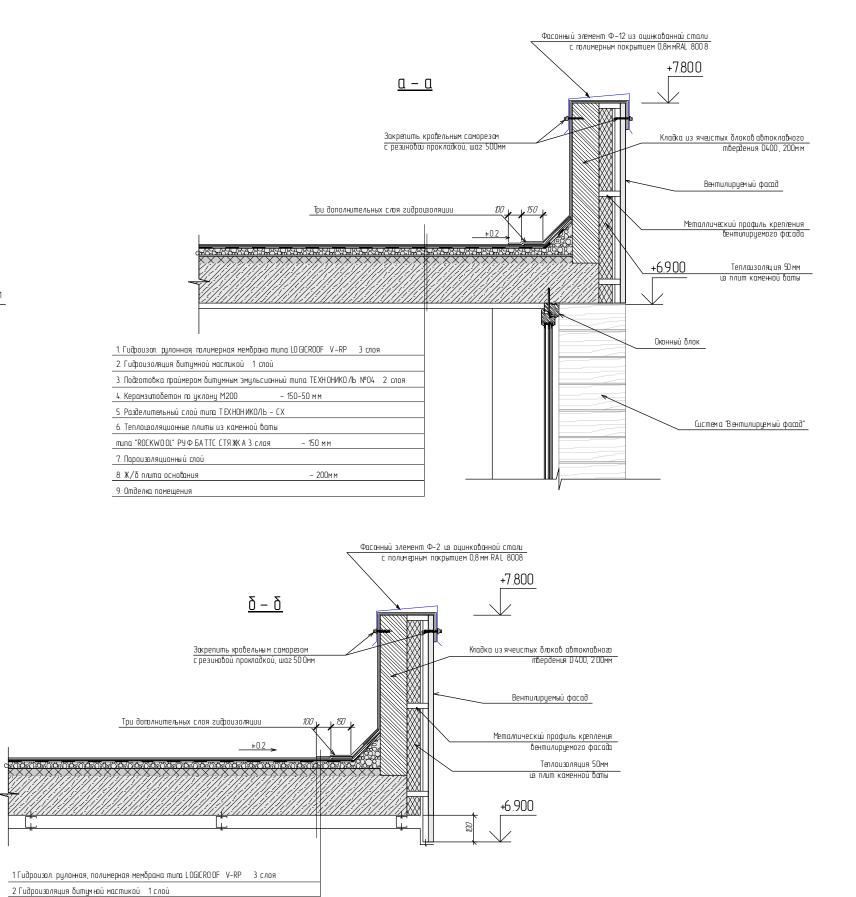

Изм. Копун. /ILFIII Nº дак .

Муплатагирав

Хайруллин

Ардашев

Лугманав

Аетов

Рарабатал

Граверил

ГИП Утвердил Падп

09.20%

09.206

077/171/2-AP.FY

/lumoß

/irm

Строительство дэшкольної образовательной организации на 260 мест г.Бахчисарай, ул.Кооперативная

Дашкольная абразавательная

организации на 260 мест

Детальная схема фрагмента фасада в осях 2/1-3/1

3. Гъдготовка праймером битумным эмульсионный типа ТЕХНОНИКОЛЬ №04—2 слоя

– 150 мм

4 Керамзитобетон по уклону M200 -5 Разделительный слай типа ТЕХНОНИК О/Ь - СХ

7. Пароизоляционный слой


8 Ж/б плита основания

по металлическим профилям

6 Теплоизоляционные плиты из каменной ваты типа "ROCKWOOL" РУФ БАТТС СТЯЖКА 3 слоя

9 Огрунтование поверхности универсальной грунтовкой

#### Схема металлического каркаса декоративной панели П-1

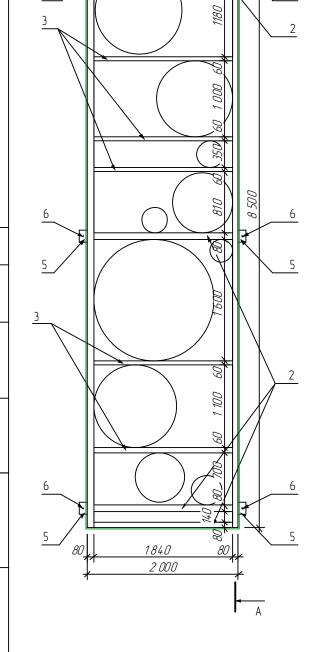


<u>Схема</u> <u>декоративной панели П–1</u>


+7.000

+3.500

-0.100

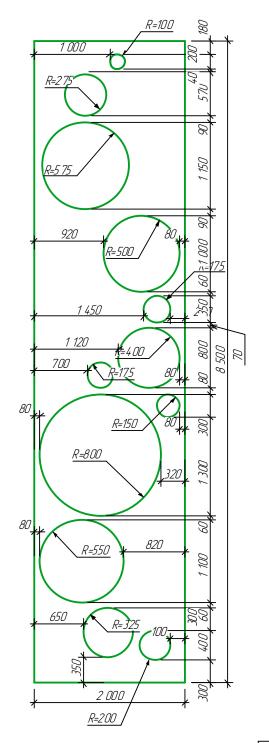

#### <u>Чзел крепления металлического</u> <u>каркаса к зданию</u>

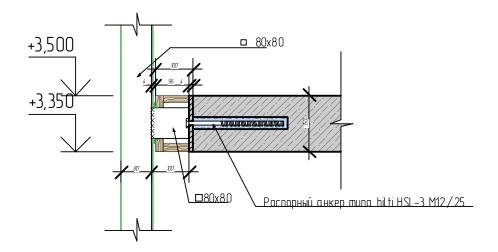

#### Спецификация элементов декоративной панели

	•	•			
Марка	Обозначение	Наимено вание	Кол., шт.	Масса ед.к г.	Примеч.
	Огража	дение ОГ–3			
1		□80x80x4, L=8500mm	2	79.31	
2	ГОСТ 30245-2003	□80 x80 x4, L=184 0mm	4	17.17	
3	1001 30243 2003	□80x60x4, L=1840mm	6	14.85	
4		□180 x80 x7, L=184 0mm	1	48.52	
5	ГОСТ 19904-90	230 x150x5	6	1.18	
		Итого:		372,0	
		Нап лавляемос ть:	3%	11,16	
		По дрезк а:	3%	11,16	
		Итого:		394,32	
6	Tuna "Hilti"	HSL-3 M12/25	6		
7		Листы из оцинкованной стали с полимерным покрытием RAL 6 018		23,64	

							·		·		
						Строип	ительство дошкольной образовательной организации на 260 мест г.Бахчисарай, ул.Кооперативная				
Изм.	Колуч.	/ <b>L</b> LC777	№ дак.	Гъдп	Дата		,	,			
Разрабатал		тал Муллатагиров		(1)2e	092016			Стадия	/Lcm	Листов	
Граве	рил	Хайруллин			092016		ошкольная образовательная прганизации на 260 мест	P	26	43	
						υμε	гинизиции ни 200 мест		20	43	
Н кантроль ГИП		Ардашев		Parel	09.2016						
		Лугма	нов	19	092016	Cx e	ема декоративной панели П–1	VA	ALLEA	TEMAIII	
Утвердил	Аеп	n <i>o</i> b	(D)	09.2016			EV S ANUCA I CHNM				

## Ведомость фасонных элементов.

Поз. Обозначение	Схема сечения	Шир ина м.п.	Длина м.п.	Площадь. м <sup>2</sup>	Приме- чание.	Поз.	Обозначение	Схема сечения	Ширина м.п.	Длина м.п.	Площадь. м <sup>2</sup>	Приме– чание.
Ф-1	1 100 × 100	0,3	В,4	4,02		6	Ф-5	50	0,179	189.4	33.90	
Ф-2	2 2 2 2 2 2 2 2 2 2 2 2 2 2 2 2 2 2 2					7	30		0,48	55.15	26.47	
	7 65 4 65 4 65 4 65 4 65 4 65 4 65 4 65	0,88	208,1	183,13		8	Ф-8	129	0,20	30.2	6.04	
Ф-3	065		47,35	90,91		9	Ф-9	50 x 430	142	24,8	35,22	
	1200					10	Ф-10	120 x	0,30			
	5 XX					11	Ф-11	180 × 100 ×	026			
5 Ф-4	50	0,12	55.15	6.62			Ф-12	350 3 X X X X X X X X X X X X X X X X X X X	0,93	81,8	76,07	

#### Примечание:

- 1. Размеры фасонных элементов и их кол-во уточняются по месту.
- 2. Фасонные элементы выполняются из оцинкованной стали с полимерным покрытием. 3. выполнить герметизацию всех стыков в местах крепления фасонных элементов герметиком "Soudal Butirub".

					*\forall \tau \tau \tau \tau \tau \tau \tau \tau	· /	<b>不</b> ら
	Изм.	Колуч.	/Lucm	№ дак .	Гъдп	Дата	
	Разра	ботал	Муллата		2	09.2016	
	Проверил		Хайрул	7/1ЦН		09.2016	
	Н контроль						
			Арда	иев	Jan.	09.2016	
	TV.	1/7	Лугма	нов	19	09.2016	
	Утве,	рдил	Аеп	пав	سرمي	09.2016	

Строительство дошкольной образовательной организации на 260 мест г.Бахчисарай, ул.Кооперативная


077/171/2-AP.FY

/Lcm Листов Стадия Дошкольная образовательная 27 43 организации на 260 мест

Ведомость фасонных элементов



### Схемы элементов заполнения оконных проемов

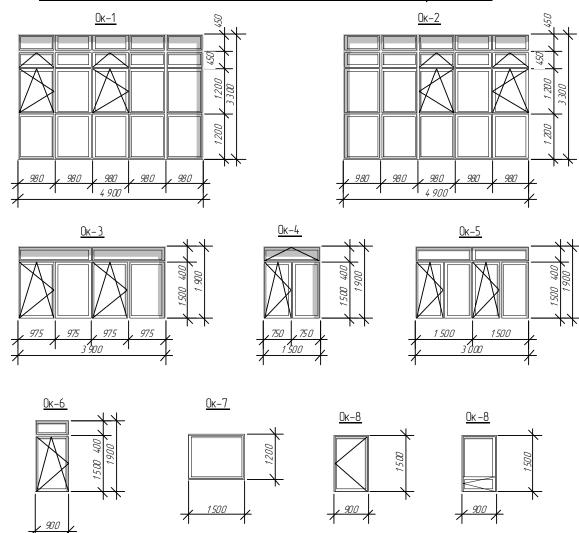


#### Спецификация элементов заполнения оконных проёмов

Мариа	0.5		Кол	–ზი		
Марка	Обозначение	Наимен ование	1ū эт.	2ū эm.	Примечание	
OK -1	ГОСТ 30674-99	ОП В2 3300-4900 (ВхШ) 4M1-16-K4	4	4	RAL 7040	
OK -2	ГОСТ 30674-99	ОП В2 3300-4900 (ВхШ) 4M1-16-K4	3	3	RAL 7040	
OK -3	ГОСТ 30674-99	ОП B2 1900-3900 (BxШ) 4M1-16-K4	2	2		
OK -4	ГОСТ 30674-99	ОП B2 1900-1500 (BxШ) 4M1-16-K4	10	19		
OK -5	ГОСТ 30674-99	ОП B2 1900-3000 (BxШ) 4M1-16-K4	7	7		
OK -6	ГОСТ 30674-99	ОП B2 1900-900 (BxШ) 4M1-16-K4	1	-		
OK -7	ГОСТ 30674-99	ОП B2 1500-1200 (ВхШ) 4M1-16-K4	7	6		
OK -8	ΓΟCT 30674-99	ОП B2 1500-900 (BxШ) 4M1-16-K4	1	2		

- 1. Перед заказом оконных блоков выполнить контрольные замеры проемов по месту.
- 2. Оконные отливы выполнить из оцинкованной стали с полимерным покрытием RAL 8017. Общая площавь <u>34.81 м².</u>
- 3. Оконные блоки ОК-3, ОК-4, ОК-5 выполнить с подоконной доской ПВХ.
- 4. Окна выполнить с поворотно откидным открыванием (см. схемы элементов заполнения оконных проемов)

#### Схемы раскроев оконных отливов

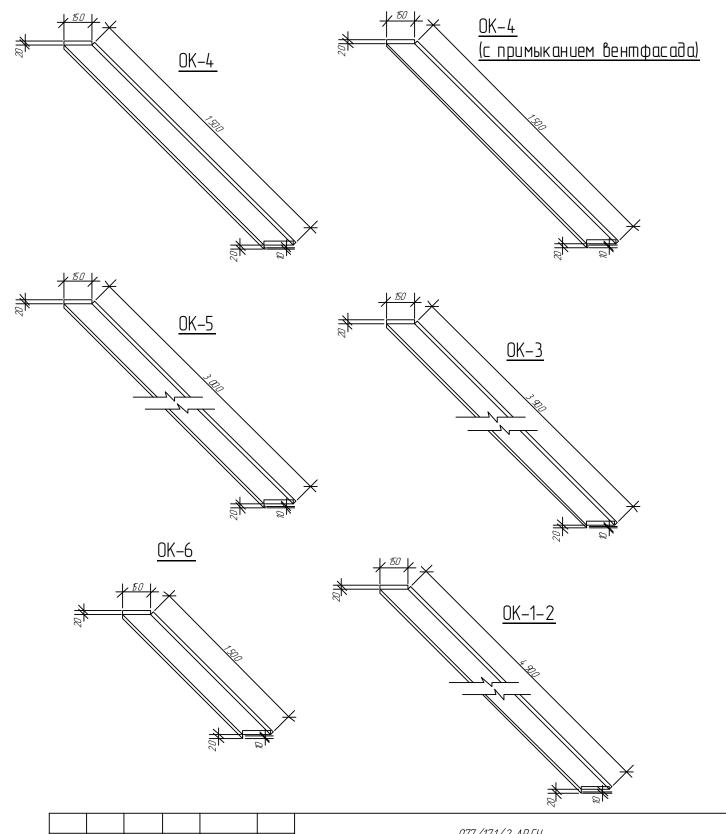

Изм.	Колуч.	/Lucm	№ дак.	Гъдп	Дата	
Разрад	Разрабатал		гцров	(De	09.2016	
Праверил		Хайрул	7/ <b>Ц</b> Н		092016	
				,		
Н конп	роль	Ардал	ueb	Jan.	09.2016	
ГИ	7	/WZM0	нов	L	119201K	

*Утвердил* 

#### 077/171/2-AP.ГЧ

Строительство дошкольной образовательной организации на 260 мест г.Бахчисарай, ул.Кооперативная

	LITEIOLIA	/ <b>U</b> C///	/100/1100
Дошкольная образовательная организации на 260 мест	Р	28	43

Схемы элементов заполнения оконных проемов



#### Узел примыкания фасадной вагонки Узел монтажа оконного блока к оконному проему, боковой Верхняя и боковые грани оконных и балконных проемов Полимерцементный раствор М 100 Штукатурк а Распорный дюбель Полицретановый заполнитель швов БОСТИК 2637 Монтажная пена Распорный дюбель Направляющая Саморез с не опреновой Силикон нанести д о установки Теплоизоляция прокладкой подоконника с последующим обжатием Кронштейн Дюбель тарельчатый Подоконная доска Отлив Зазор между досками Полимерцементный планкена Костыль из полосы 20x3 шаг 600 мм раствор М 100 Металлический сайдинг системы "Вентилируемый фасад' Крепеж для фасада Duet Fasade толщ. 1,2мм по ширине окна Полиамидный дюбель марки Д 45-5-893 Цементный раствор Монтажная пена Нижняя грань оконных проемов Узел примыкания фасадной вагонки с Узел примыкания фасадной вагонки воздушным зазором к цоколю к оконному проему, нижний Απ. ωαύδα Ал. шайба Терморазрыв <u>Болт в с</u>боре Саморез с неопреновой прокладкой Кронштейн <u>Дюбель-фаса</u>дный Блок оконный Нап равляющая Дополнительный крепежный элемент Экран нижней отсечки (алюминиевый профиль) Планкен Кляммер концевой Отлив из оцинкованной стали Оконный отлив с полимерным покрытием (Ф–11) Кляммер концевой Пена Металлический сайдинг системы "Вентилируемый фасад" Дюбель тарельчатый 077/171/2-AP.FY Ал. шайба Строительство дошкольной образовательной организации на 260 мест г.Бахчисарай, ул.Кооперативная /Lucii Nº dak Гъдп Дата Ивм. Колуч. Болт в сборе Утеплитель из плит каменной ваты Разрабатал Муллатагиров 09.2016 Стадия /Lcm Листов Кронштейн несущий Дошкольная образовательная Граверил Хайруллин 29 организации на 260 мест Дюбель-фасадный Термора зрыв Н контроль Ардашев Ал. шайба ГИП Лигманов 09.2016 Узлы монтажа оконных блоков


*Утвердил* 


Аетов


E.


#### Спецификация элементов заполнения дверных проёмов Кол-во по этажам Примечание Марка Обозначение Наименов ание Подв., 1 am., 2 эm., ШM. ШM. шт Наружные двери Д–1 Дверь RAL 7040 ДСН ДКПН МЗ 2100x1500 ГОСТ 31173-2003 Сзпмким замком и уплотн. в притворах, E160 Д-2 Дверь RAL 7040 ДСВ ДКПН Н M3 2100x1500 ГОСТ 31173-2003 Д-3 19 Дверь RAL 9010 ДПВ ГПК Д6 2100×1500 ГОСТ 30970-2002 Д-4 Дверь RAL 7040 ДСН ДКПН МЗ 2100x1500 ГОСТ 31173-2003 SUMKUM II SUDUDOM ( Д-5 5 Дверь RAL 9010 ДПВ ГПК / 12100 x800 ГОСТ 30970-2002 внутр. стороны помещении 205 с внутренни запиранием Д-6 5 4 Дверь, RAL 9010 ДПВ ГПК / 12100 x 900 ГОСТ 30970-2002 nom. 119 с замком. В пом. 205 Д-7 Дверь RAL 9010 ДПВ ГПК Пр 2100x900 ГОСТ 30970-2002 6 внутр. запиранием С замком. В помещении 209 с внутр. запиранием Д-8 10 9 Дверь RAL 9010 ДПВ ГПК /1 2100x1000 ГОСТ 30970-2002 🛚 замком. В помещении 188 цстан Д-9 Дверь RAL 7040 ДСН ДКПН МЗ 2100x1000 ГОСТ 31173-2003 1 ФИКСАТО ОТКО ПОЛОЖЕНИЯ . замком и уплотн. в Д-10 Дверь RAL 9010 ДСВ КППН МЗ 2100 x1000 ГОСТ 31173-2003 1 npumbopax, E160 -замком и уплотн. в притворах, E160 Д–11 2 Дверь RAL 9010 ДСН КППН МЗ 2100x1000 ГОСТ 31173-2003 зам ком, в помещении 105,206 Д-12 Дверь RAL 9010 ДПВ ГПК Пр 2100x1000 ГОСТ 30970-2002 3 14 внутр. запиранием . замком и уплотнением в притварах, E160 Д–17 Д-13 Дверь RAL 7040 ДСН ДКПН МЗ 2100 x1100 ГОСТ 31173-2003 4 замком и иплотнением Д-14 Дверь RAL 9010 ДПВ ГПК ДВ 2100x1100 ГОСТ 30970-2002 3 3 в притворах замком и иплотнением Д-15 3 Дверь RAL 7040 ДСН ДКПН M3 2100x1100 ГОСТ 31173-2003 <u> 6 npumbapax E160</u> замком и уплотнением Д-16 Дверь RAL 9010 ДПВ ГПК ДВ 2100x1100 ГОСТ 30970-2002 Д-17 Дверь RAL 9010 ДПВ ГПК /I 2100x1100 ГОСТ 30970-2002 1 . Внутренним запиранием Д-18 ДПВ ГПК ДВ 2100x1200 ГОСТ 30970-2002 3 Дверь RAL 9010 . замком и уплотн. в притворах Д-19 Дверь RAL 7040 ДСН ДН M3 2800x1000 ГОСТ 31173-2003 1 С замком, цстр-вом для 5 Д-20 Дверь RAL 9010 ДПВ ГПК ДВ 2100x1600 ГОСТ 30970-2002 <u>мозакр. и ц'плотн'. в притвора</u> С замком. Установить фиксатор октрытого положения Д-21 Дверь RAL 7040 ДСН ДКПН M3 2800x1600 ГОСТ 31173-2003 1 Д-22 7 6 Дверь RAL 9010 ДПВ ГПК ДВ 2100x1600 ГОСТ 30970-2002 С замком, устр-вом для амозакр. и уплотн. в притворах Д-23 Дверь RAL 9010 12 12 ДСН ДКПН МЗ 2100x1600 ГОСТ 31173-2003 7 **□**-24 Дверь RAL 9010 6 ДПВ ГПК ДВ 2100x1600 ГОСТ 30970-2002 С замком, устр-вом для амозакр. и уплотн. в притвора: Д-25 3 Дверь RAL 9010 ДАН Км ПФДВР 3000x2000ГОСТ 23747-2015 С замком, цстр-вом для 2 Д-26 Дверь RAL 9010 ДАН Км ПФДВР 3000х3200ГОСТ 23747-2015 мозакр. и уплотн. в притвора: С замком и цстр-вом для Д-27 1 Дверь RAL 7040 ДСН ДКН МЗ 2100 x1600 ГОСТ 31173-2003 <u>самоза́кр. 'El 60</u> С замком, устр-вом для амозакр. и уплотн. в притвора: Д-28 Дверь RAL 9010 ДСВ КП/ІН МЗ 2100x1000 ГОСТ 31173-2003 Приме чание: 1 Перед заказом дверных блоков выполнить контрольные замеры проемов по мести. 2. Входные двери Д-25, Д-26 выполнить с отбойной полосой на высоту 300мм. 3. Устройства для самозакрывания настроить так им образом, чтобы открывание дверей было доступно детям. 4. Все элементы заполнения проемов выполнить с уплотнением в притворах. 5. На в ходные дверях Д-25, Д-26 выполнить яркий опозновательный элемент для МГН 6. Высота порогов не должна превышать 14мм. 7. Дверь Д–4 в помещениях 129, 130 выполнить с запорами с внутренней стороны. 8. Дверь Д-7 в помещении 119 выполнить с замком. 9. Дверные блоки Д-19 и Д-20 выполнить с фиксаторами открытого положения. 10. Для маркировки пластиковых дверей использовался ГОСТ для дверей из поливинилхлоридных профилей.

### Схемы элементов заполнения дверных проёмов

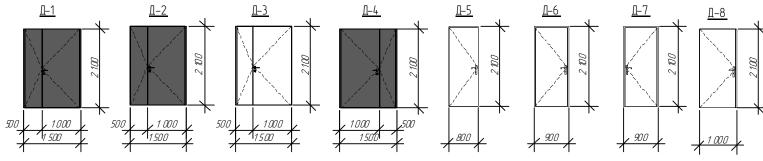

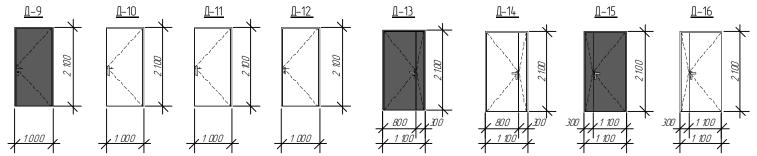

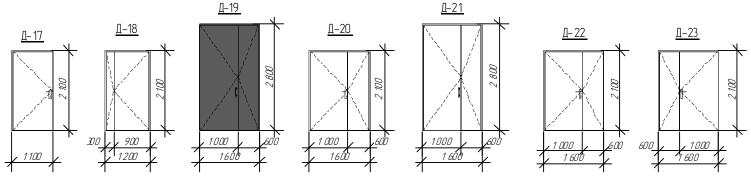

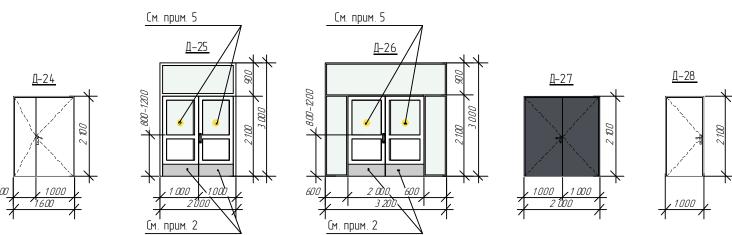

Изм.	Колуч.	/Lucm	№ дак.	Гъдп	Дата	
Разра	δοπαν	Муллата	гиров	120	09.2016	
Прови	эрил	Хайрул	7/1ЦН		09.2016	
Н конг	проль	Арда	иев	No.	09.2016	
ΓV	1/7	Лугма	нов	159	09.2016	Сх
Утве,	одил	Aen	пав	سرما	09.2016	

### 077/171/2-AP.FY

Строительство дошкольной образовательной организации на 260 мест г.Бахчисарай, ул.Кооперативная

Дошкольная образовательная организации на 260 мест Р	30	43
Стадя	Лист	Листов
Гтда	Arm	Airmah

Схемы элементов заполнения дверных проемов



Наименование или			омосшь ошделки элемен	<u> </u>	ьера Периметр нижней		Постана	Наименование или			Д Домосше ошдечки эчемен		ьера   Гериметр нижней и	_
номер помещения	Гьтолок	Площадь, м <sup>2</sup>	Стены и перегародки	Площадь, м <sup>2</sup>	лерегородок перегородок	п/м	Примечание	номер помещения	Потолок	Площа <b>д</b> ь, м <sup>2</sup>	Стены и перегорадки	Площ адь, м <sup>2</sup>	перегородок перегородок	
10 1; 110.	Покрытие универсальной грунтовкой за 2 раза, годишбка тК/В 2 сляя по металлическим грофиям, затирка, шпаклевка, улучшенное скрашивание водожульсионной краской RAL 9010	22,54	Похрытие универсальной грунтовкой за 2 раза. Облицовка глазурованной керамической плиткой 40 0x 400 RAL 7035, на клею (Wa=0,8 MTIa, вж=0,1 МПIa, F50).	44,09	Плинтус ПВХ h=8 Омм	27,60		102; 112; 201; 2 02	Покрытие универсольной грунтовкой за 2 разо, подвижа подвесным готолком из минеральных плит на металическом карксе "Armstrang" RAL 9010	507,13	Станое вранивани пархного инцептра по сете Гагже 6 МГа, МГа, МГа, МГа, МГа, МГа, МГа, МГа,	RAL 200 8 34.6,04 RAL 10-80-70 199.27 RAL 1018 80,25 RAL 7035 116,91	Керамогранитная плитка 100х4 00 в цвет пола R AL 7035. На Ферхний торец установить алом ингевый уголок.	1
103; 108; 113; 219.	Покрытие универсальной грунтовкой за 2 раза, подновка подвесным потокком из мичеральных плит на металлическом каркасе "Ar mstrong" RAL 9010	42,42	Затирка, стлошное бъравнивание поверкности штукатурной смесью по сетке касме - 6 МПа, Касме - 6 МПа, Касме - 6 МПа, годоповка повержности универсальной грунповкой за 2 раза, улучшенное окрашивание обозущисивной откиваний краской за 2 раза RAL 7035	177,50	Кераногранитная титка 100х400 в цвет гола RAL 7035. На верхний торец установить алюминиевый уголок.	59,58		138, 141, 180, 183, 255, 258	Покрытие универсольной грунтовкой за 2 раза, подшивка подвесным готолком из минеральных плит на металическом каркасе	216,33	RAL 9010  Затирка, сплашное бырабнибание товерхности штукатурной смесью то сетме (ст. ж. 6 MTIa, 150, RT=0,1 мг. мг. мт. а Та, подготовка товерхности учибарсальной грунтабкой за 2 раза, улучшенное акрашиванией бадзяульстинный водзяульстинный водзяульстинный ст. мт. мт. мт. мт. мт. мт. мт. мт. мт. м	RAL 7035 477,73 292,45 RAL 10 18 175,44	Плинтус ПВХ h=80мм	
114; 119; 135; 136; 142; 149; 156; 163; 170; 177; 184; 209; 210; 212; 213; 214; 215; 216; 217; 218; 225; 235; 241; 247; 253; 259; 265.	Покрытие учиверсальной грунтовкой за 2 раза, подшавка падвесным потокком из минеральных плит на металлическом каркасе "Ar mstrong" RAL 9010	1101,116	атирка, стлошное бъровъй одние поверхности итвукатурной стеке насеже 6 МПа, Ма – 9, 8 МПа, FSQ, R = 0,1 мг Анч Па), годоповъч подготовъч подготовъч подготовъч по върхности за 2 раза улучшенное крашбание водозијясционной откидной краской за 2 раза RAL 9 001	198 6,34	Плинтус ПВХ h=8 Омм	714,83		145, 148, 261, 264	"Armstrang" RAL 9010  Покрытие универсотьной грунтовкой за 2 раза, подшека подвесным готольном из минеральных плит	<b>1</b> 2,38	опкиднай краской за 2 два в RAL 9010 Затирка, сплашное быраднидноние тоберхности штукатурной смесью то сетке («с»—с МІТа, Ма— 0,5 МТа F50, Яп—0,1 мг/мг Па) пойготовка тоберхности универсальнай грунтокой за 2 раза, улучшенное крашивание	RAL 9010 117,01	Плинтус ПВХ h=80мм	
203, 208.	Покрытие учиберсальной грунтовкой за 2 раза, подмивка падвесным пототком из минеральных плит на металлическом каркасе "Ar mstrong" RAL 9010	23,56	Зтирка, стлошное выравний ни поверности итукатурной смесью по сетке (осже - 6 МПа, FSQ), кто - 0,5 мПа, го - 0,5 мПа, FSQ), кто - 0,5 мПа, FSQ), кто - 0,5 мПа, FSQ), кто - 0,5 мПа, кто - 0,5	80,68	Пинтус ПВХ h=8 Омм	27,60		62, 155, 173, 176, 231, 234,	на металическом карксе "Armstr ang" RAL 9010 Покрытие универсальной грунтовкой за 2 раза, подшивка подвесным готолком из	288,36	кришиоино водожульсинной откидна краской за 2 рава RAL 060-70-60 RAL 9010 Затирка, сплашное выраднивание говерхности штукатурной смесью по сете («же-6 MITa, Wa= 0,5 MITa, F50, An-0,1 мг/м ТТа), подготовка товерхности универсальнай	11696 RAL 9010 85,09	Плинтус ПВХ h=80мм	
194; 107.	Покрытие универсальной грунтовкой за 2 раза, подшевка подвесным потоком из мичеральных плит на металлическом каркасе "Ar mstrong" RAL 9010	24,72	Затирка, стошное бърабнибание повержности штукотурной смесью по сетке настоя в 10,3 мПа, FSQ, RT-0,1 мПа мПа, года подготова подготова подготова по сетке настоя подготова по верхности универсальной грунтовной за 2 раза улучшеное окрашивание водозмульсионной откидной краской за 2 раза RAL 9 010	78,54	Керачогранитная титка 100х400 в цвет гола RAL 7035. На верхний торец установить апоминиевый уголок.	29,10		231, 234, 24 9, 252	минеральных плит на металиическом каркасе "Armstrang" RAL 9010 Покрытие универсальной грунтовкой за 2 раза, подшивка подвесным		дунтокой за 2 раза, упуншеное окрашивание водозмульссинной опкидание водозмульствание за раза, долученной за 2 раза ВАL 110-80-70 RAL 9010  Зтира, сплинее вырабновые инфиненсати инфиненсати вы постоя выполняться и выполняться и выполняться и выполняться и выполняться и выполняться и выполняться в поберянства и поберянства	RAL 060-70-60 23:92 RAL 90:10 15:8,19	Плинтус ПВХ h=80мм	
05; 106; 115; 118; 120; 128; 129; 130; 81; 132; 204; 205; 206; 207; 220; 221; 222; 223; 224; 226.	Покрытие универсальной грунтовкой за 2 раза годиновкой та С 2 слоя по металлическим грофилям, затирка шпаклевка,	195,11	Покрытие унивреальной арунтовкой за 2 раза Облицовка глазурованной керамической плитов 200x400	881,43	Пинтус ПВХ h=8 Омм	92,4		237, 240.	минеральных плит на металическом каркасе "Armstrang" RAL 9010	<b>1 2 3 8</b>	унверальной грунтокой за 2 гаса, упуненте скрашбаче бор журк сынкой ожидной краской за 2 гаса RN 20070-25 RN 5010 Затирка, сплашное быраднибание	RAL 200-70-25 11696 RAL 9010 83,54	5	
89, 146; 153; 160; 167; 174; 181; 232; 238; 244; 250; 256; 262.	улучшенное окрашивание водознульсионной краской RAL 9010 Покрытие иниверсальной		RAL9010, на клею (Wa=0,8 МПа, σсжс=10,0 МПа, F100)					166, 169,	Покрытие универсольной грунтовкой за 2 раза, подшивка подвесным потолком из		ырионионае товерхности итукатурной смесью то сетке («с»«=6 МПа, №= 0,5 МПа F50, №—0,1 м-мч Па), подготовка тверхности цновесальной	208,68	Плинтус ПВХ	
116; 117; 134; 227.	доченьной за 2 раза, подшивка ГКЛ 2 слоя по металлическим профилям, затирка шпаклевка, улучшенное	41.38	Покрытие унивресальной грунтовкой за 2 раза. Облицовка глазурованной керамической глиткой 20 0х400 RAL9010, на клею	160.76	Плинтус ПВХ h=8 Омм	92,4		24 3, 246	минеральных плит на металическом каркасе "Armstr ang" RAL 9010	146,64	грунтовкой за 2 раза, улуншенное окрашивание вадоэтульстонной олкиднай краской за 2 раза RAL 260 60 30 RAL 9010	RAL RAL 260 60 11696 RAL 9010 91,72	h=80mm	
121; 122;	окрашивание водозмульсионной краской RAL 9010 Покрытие универсальной гоинтовкой за 2		(Wa=0,8 MПа, σсж =10,0 МПа, F100). Покрытие универсальной гочтовкой за 2					143.; 150.; 157.; 164.; 17 1; 178.; 185.; 236.; 242.; 24 8.; 254.; 26 0; 266	универсопьной грунтовкой за 2 раза, подшовка ГКЛВ 2 слоя по металическим грофилям, запирка, шпаклёвка,	207,06	Покрытие универсальной грунтовкой за 2 раза. Облицовка глазурованной керамической плиткой 200 x400, на	648,93 RAL 20 08 235,6	Плинтус ПВХ h=80мм	
123; 124; 125; 126; 127; 133; 18 8.	раза, подшивка подвесным потолком из метоллических кассет на метоллическом каркасе	94,60	раза. Облиц обка глазурованной керамической плиткой 20 0х400 RA19010, на клею (Wa=0,8 MПа, вске=10,0 МПа,	336,15	Плинтус ПВХ h=8 Омм	164 ,4			улучшенное окрашивание водознульсионной краской RAL 9010		клео (Wa=0,8 МПа, вж=10,0 МПа, F100). RAL 2008, RAL90 10. Запирка, сплашное выравнивание	RAL 9010 413,33		
14 0, 147; 154; 161; 168; 175; 182; 188; 233; 239; 245; 251; 257; 263.	"Ar mstrong"  Покрытие универсальной грунтовкой за 2 раза, подшевка потоком из минеральных плит на металлическом каркасе "Ar mstrong" RAL 9010	243,54	БТОО)  Затирка, стошное выравнивание поверхности имукатурной смесью по сетке (асже = 6 MTIa, Wa = 0,5 MTIa, F5Q, R: =0,1 мг Алч Па), поверхности универсанной грунтовкой за 2 раза, илучшенные окрашивание водозмульсионной откивной краской за 2 раза	722,97	Пинтус ПВХ h=8 Омм	<b>69,8</b>		109, 111, 137, 211, 229, 230. 144, 151, 158, 165, 17 2, 179, 186; 267–27 3	универсольной грунтовкой за 2 раз, тодшивка ГК Л 2 слоя по метамическим грофилям, затирка, ипаклевка, улучшенное окрашивание водозульсионной краской RAL 9010	54,49	товерхности штукатурной смесью го сетке («жже-6 МПа, Wa-0,5 МПа, F50, Rn=0,1 мг/мз Па), повожности учиверсальной фунтабкой за 2 раза, улучшенное окрашивание водозупульсионной алкивной краской за 2 раза RAL 9001	745,63	Керамогранитная плитка 100х4 00 в цвет пола R AL 7035. На верхний торец установить олюн ингевый уголок.	
001 - 021.	Фрунтфание гоберхности, зопирка шпаклевка	1 850,36	RAL 5024 Затирка, стоиное бырабновние поберкности штукатурной смесью по сепке насже 6 MTIa, Wa=0,5 MTIa, F5Q, R=0,1 мг/мч ПIa) годготобка	170 9,23	Плинтус ПВХ 1+8 Омм	T9,8		<i>Wa = 0,5 М</i> 2. Развертки	елкой стен керамическо (Па, F30) по сетке – и стен помещений 102, 1 5, 237, 240, 242, 243, 24	5мм. 112, 201, 202	2, 138,141,143, 145, 148, 19	50 , 152, 155, ; м. АР лист :		,,
	покраска за 2 раза RAL 9010		поверхности универсальной гринтовкой за 2 раза,					Изм. Колун.	/Lum Nº dax . /bdi	h Дата	HD.		ной образовательной и Бахчисарай, ул.Коопера	
			улучшенное окрашивание водозжульсионной алкидной краской за 2 раза RAL 70.35					Радайтал Гравери	Муллатагров С		б Дошкольная	гобразоваты ии на 260 м.		Ста

Согласовано

Взам. и.в. №

Подп и дата

Инв. № подл.

рной смесью (*осэк=6 МПа*, 69,171, 17 3, 176,178,180,18 3, 185,

Примечание

п/м

454,73

140,24

92,40

92,4

100,0

196,0


165.8


07.7/171/2-AP.FY							74				
Vam.	Копуч.	Лит	№ дак.	Гъдп	Дта	Строительство дошкольной образовательной организации на 260 мест г.Бахчисарай, ул.Коогеративная					
Разра	δοπαл	Муллатагиров		سقتا	092016		Стадия	Стадия Лист Лис			
/þæ	сверил Хайрулпин		depun Xaipyn		ИПН	J.	092016	Дошкольная образовательная арганизации на 260 мест	Р	31	43
Нкан	трољ	поль Ардашев 92		Ардашев 1920 в			EN CHANGE UN DE RESIDENT DES				
ГИП Утвердил		Лугманав Аетов				Ведомость внутренней отделки	E VOAHEOTEMAL				
					092016	2 /	<b>4</b> 2 W	ETS ANDER LENVE			









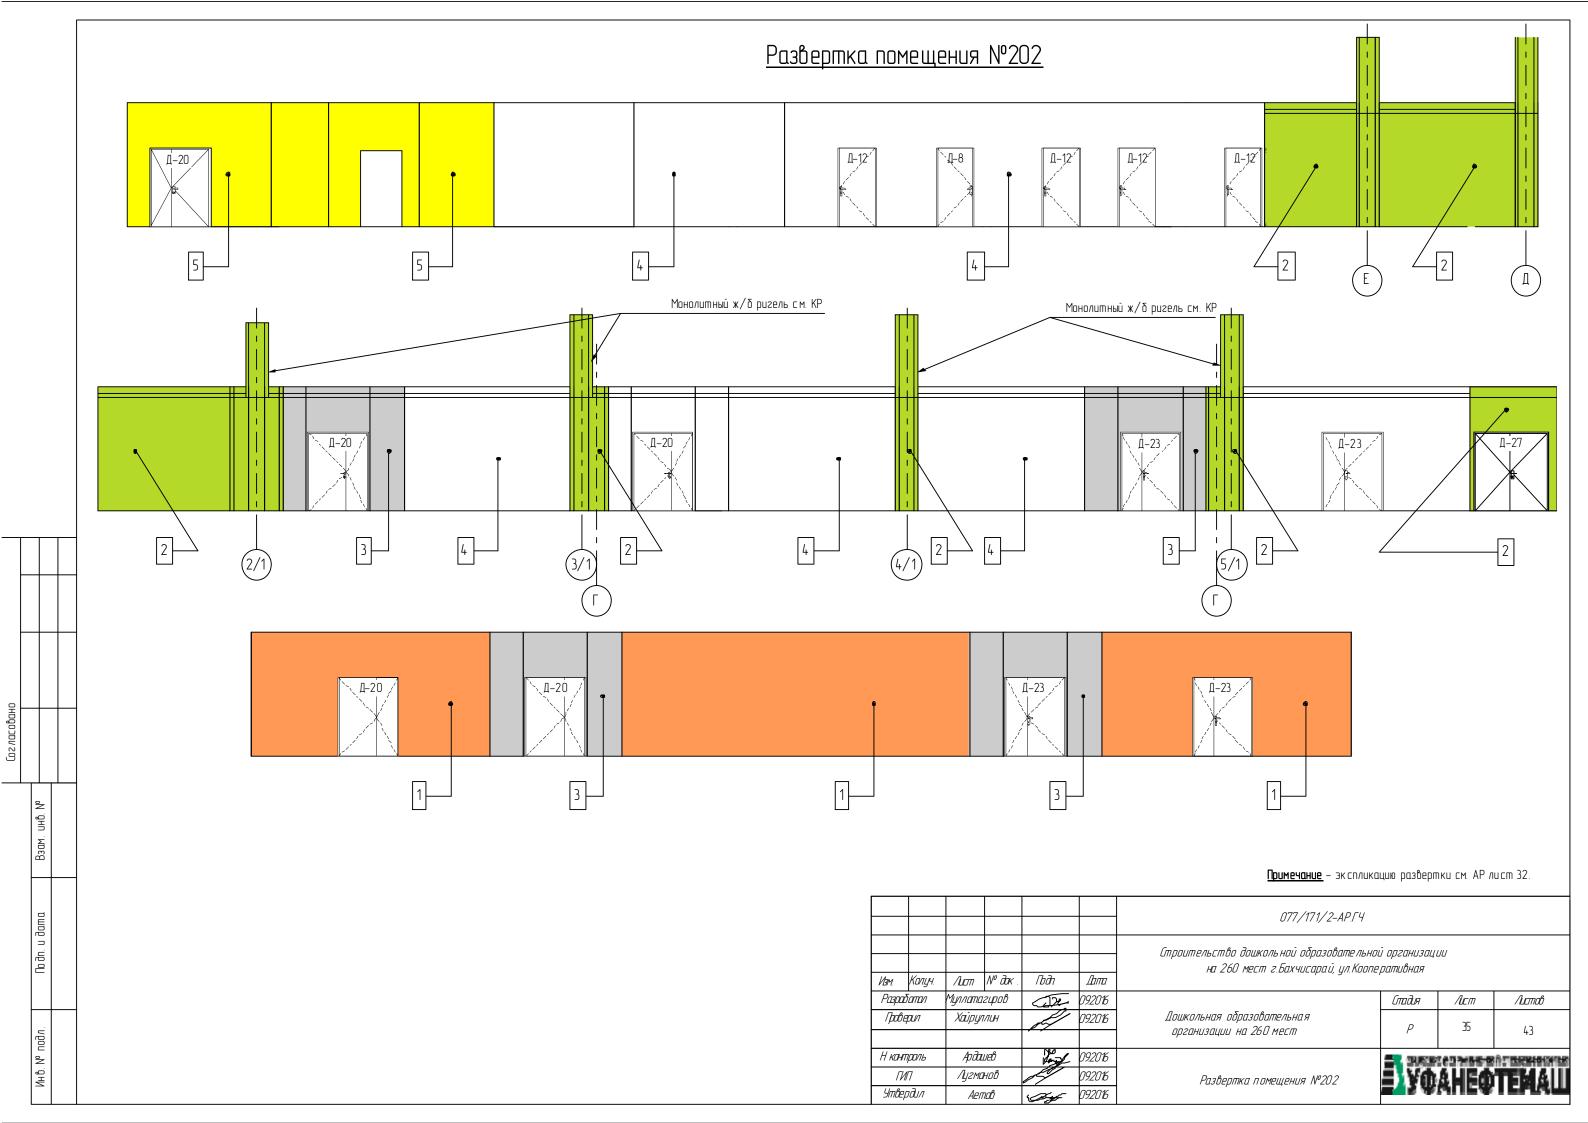

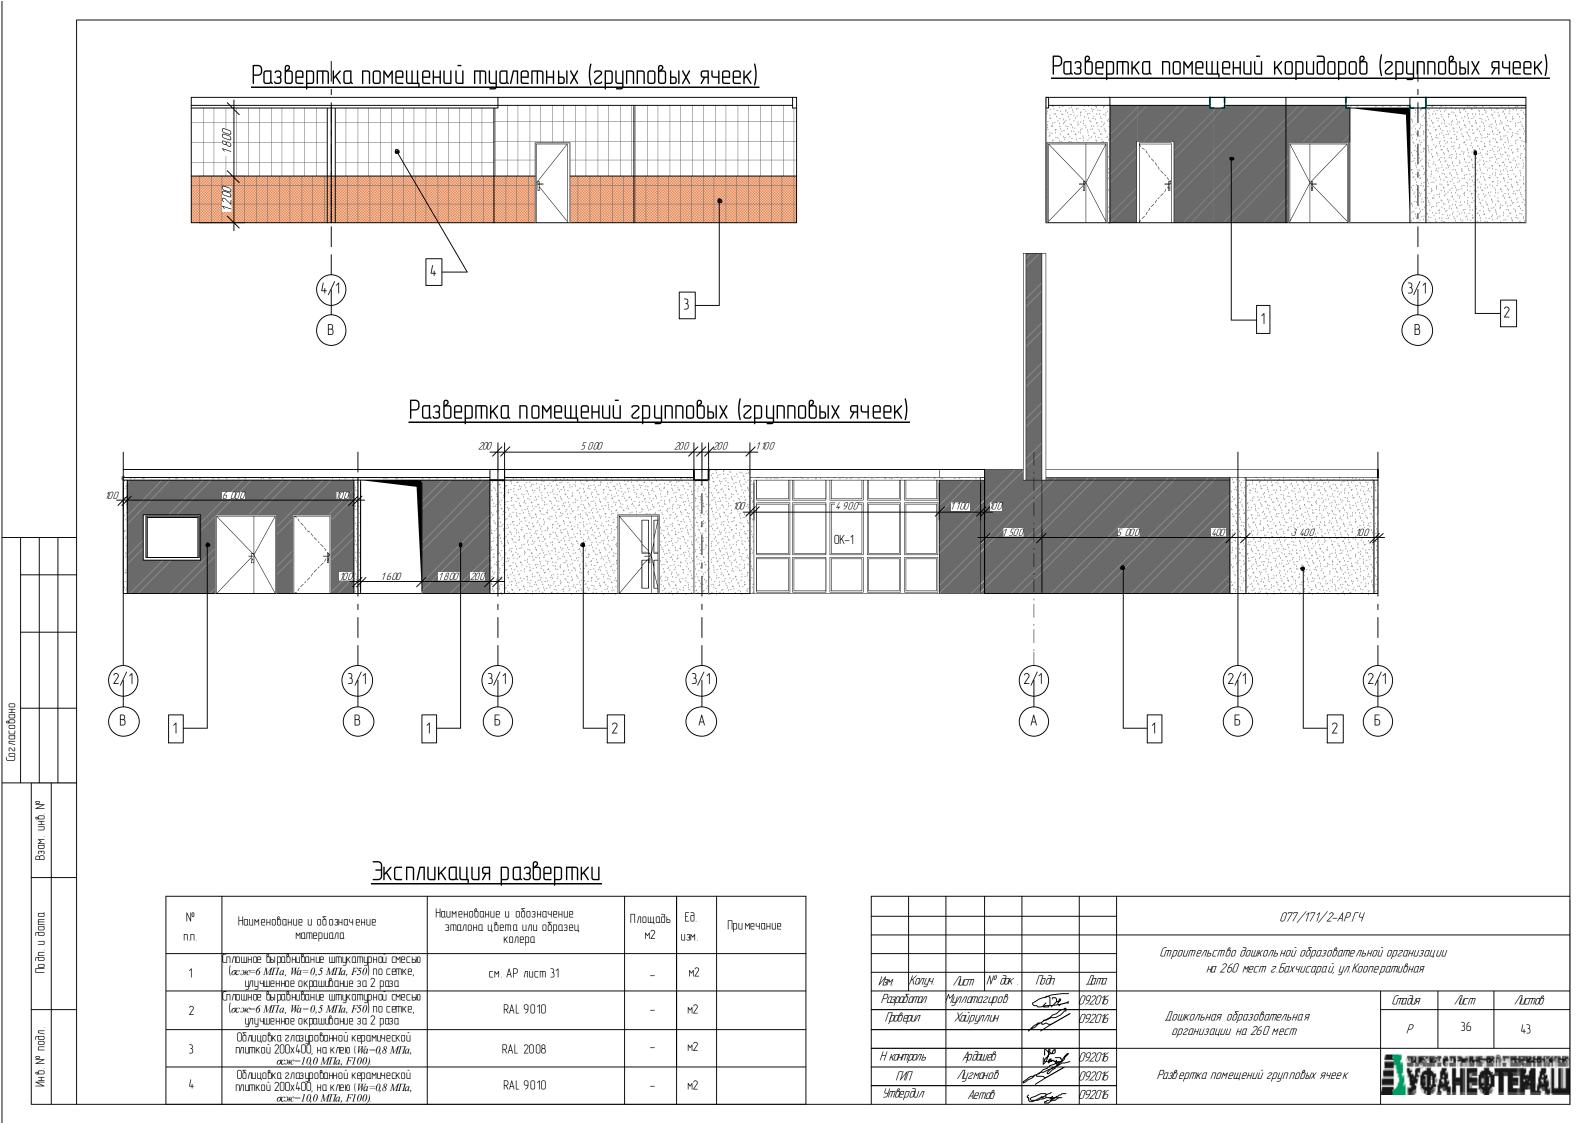

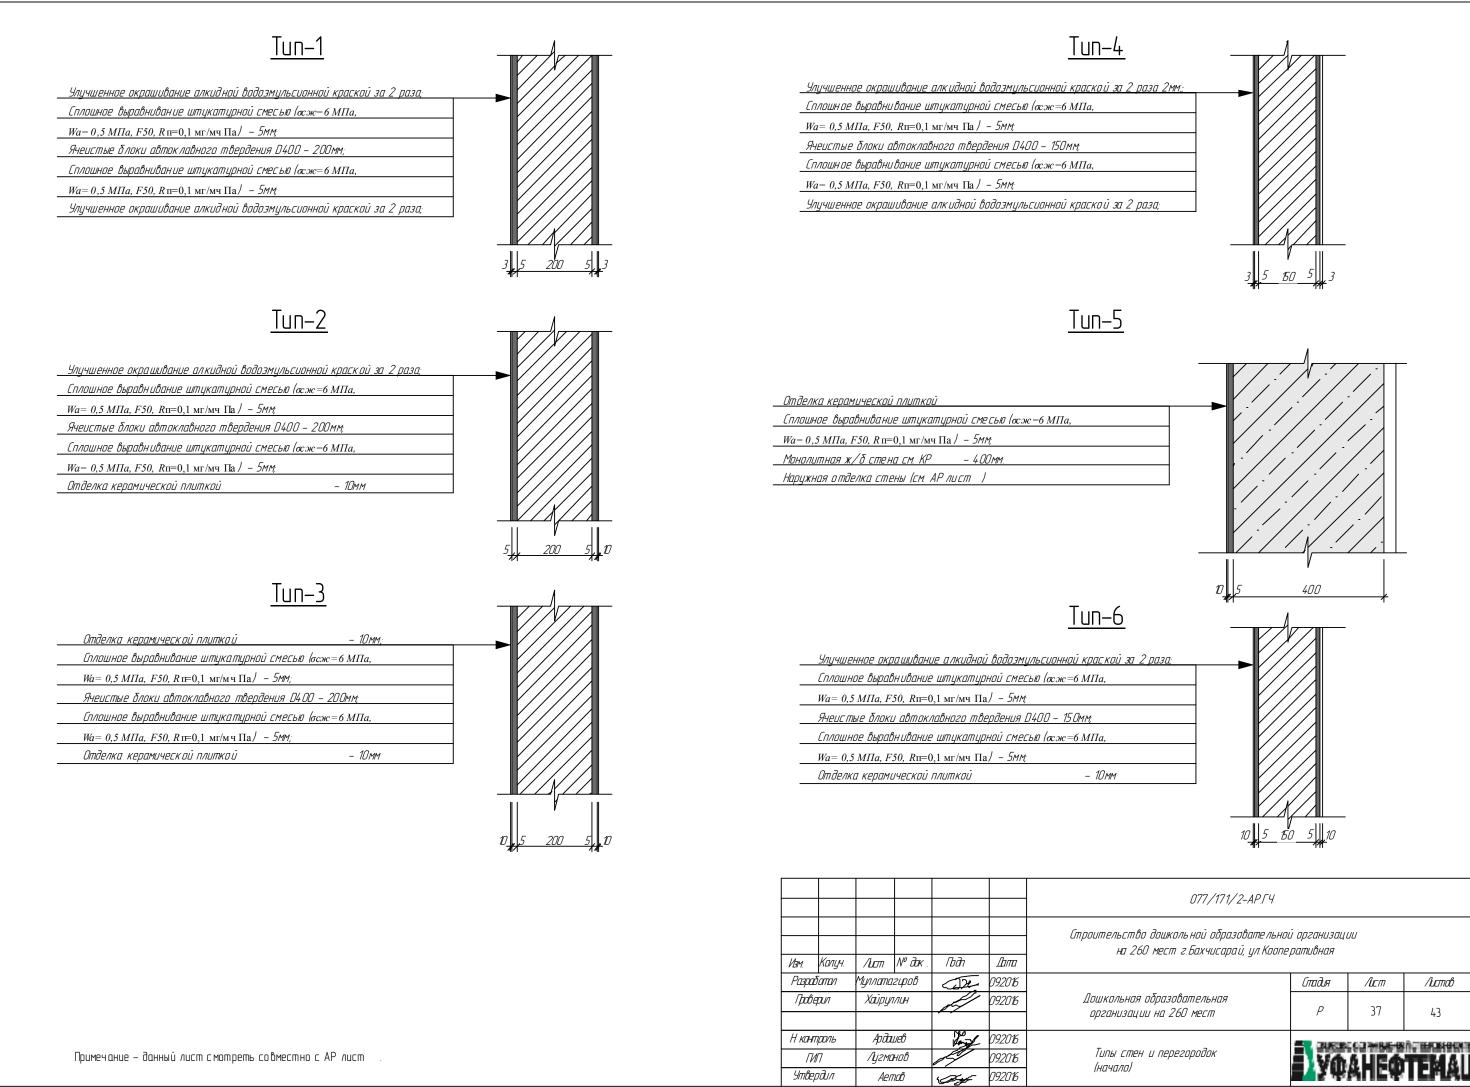

J.B.

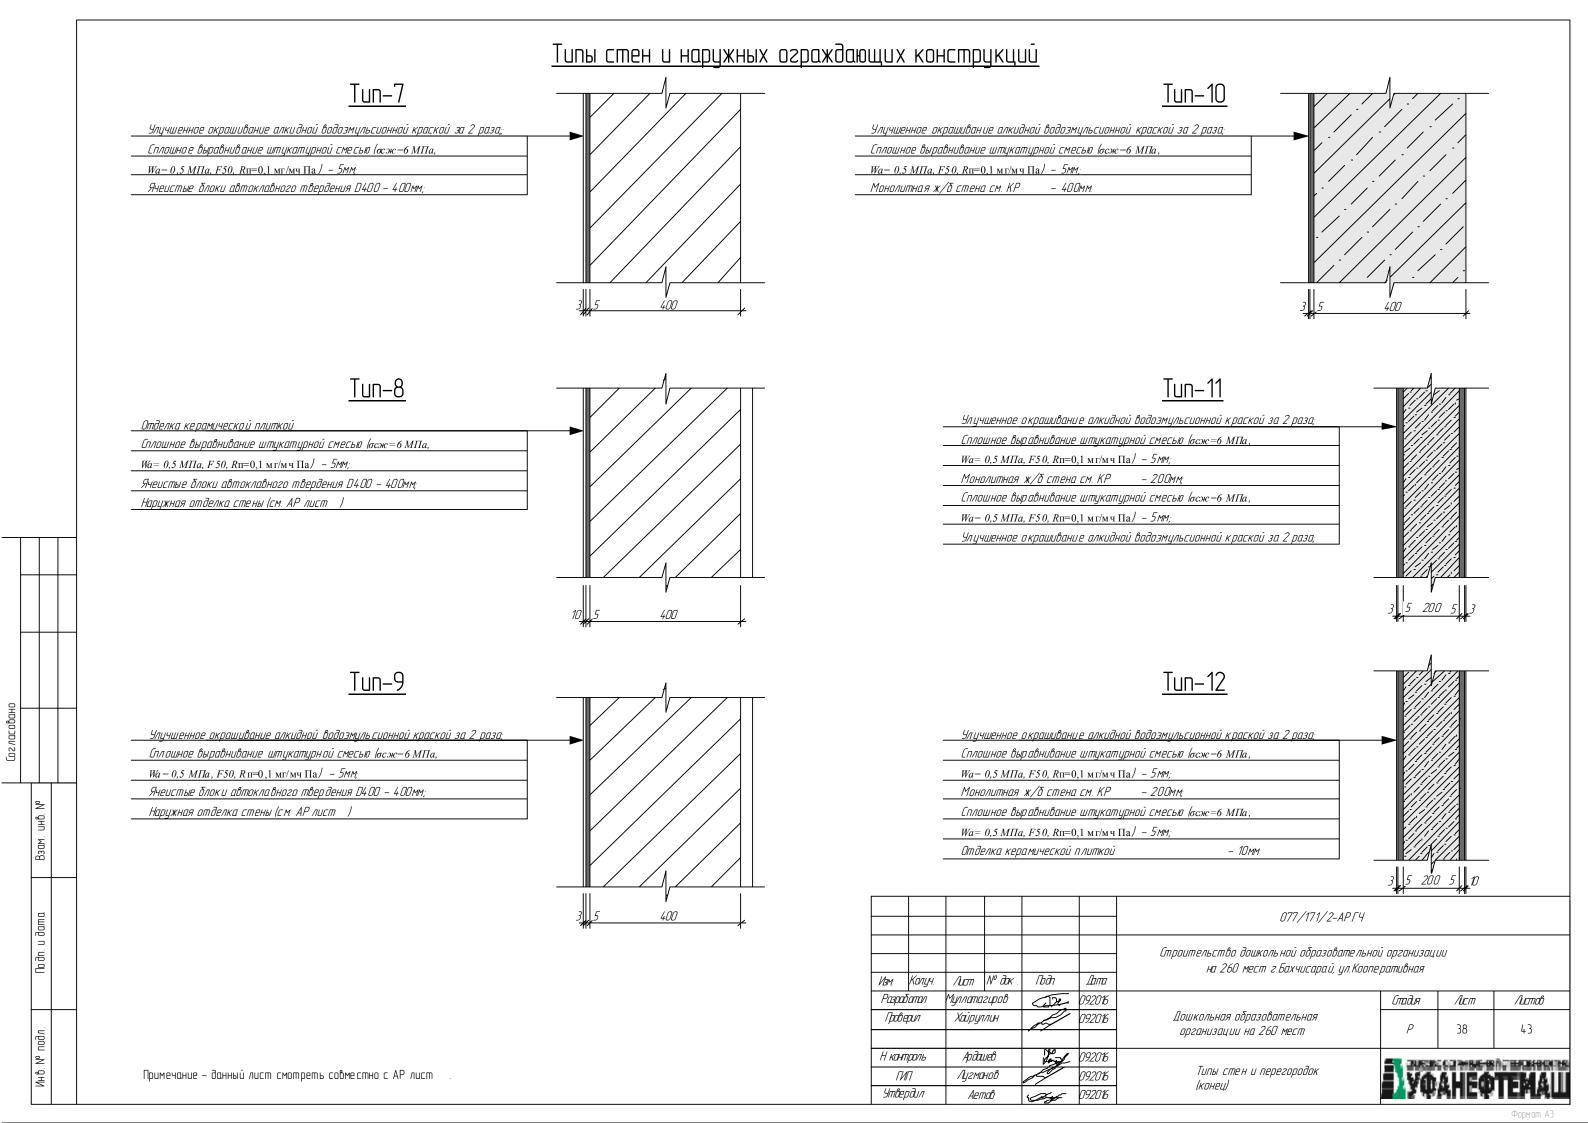

# Экспликация полов

№ помещения	Tun no/ia	Схема пола	Данные элементов пола	Площадь, м <sup>2</sup>	
001, 002, 003, 004, 005, 006, 007, 008, 009, 010, 011, 012, 013, 014, 015, 016, 017, 018, 019, 020, 021	$\triangle$	1 2 3 4	1 Бетон В15, шлифованный, армированный сеткой 10мм А500С с шагом 200х200мм — 100мм 2. Обмазочная гидроизоляция двухкомпонентным полимерцементным гидроизоляционным раствором типа "КНАУФ-Флэхендихт" за 2 раза 3. Основание см. КР.	1850,36	2
101, 110,	<u></u>	1 2 3 4 5 6 7	1 Керамическая плитка 400х400 RAL7035, не скользящая голов, на клею (Wa=0,8 MПа, осже=10,0 МПа, F100) — 10 мм 2. Огрунтование поверхности универсальной грунтовкой — 2 слоя 3. Стяжка из цементно-песчаного раствора. М200 — 35мм 4. Гидроизоляция поэлитиленовой пленкой — 2 слоя 5. Теплоизоляция из плит каменной ваты типа "ROCKWOOL" STEPROCK — 50 мм 6. Обмазочная гидроизоляция типа "КНАУФ-Флэхендихт" за 2 раза 7. Монолитная ж/б плита перекрытия — 200 мм	22,54	
102, 109, 108, 111, 112, 137, 201, 202, 103; 108; 113; 219, 144; 151; 158; 165; 172; 179; 186; 267– 273.	3	1 2 3 4 5 6	1 Керамическая плитка 400х400 RAL7035, не скользящая голо в, на клею ( <i>Wa=0,8 MПа, осж=10,0 МПа, F100</i> ) – 10 мм 2. Огрунтование поверхности универсальной грунтовкой – 2 слоя 3. Стяжка из цементно-песчаного раствора. M200 – 35мм 4. Гидроизоляция поэлитиленовой пленкой – 2 слоя 5. Теплоизоляция из плит каменной ваты типа "ROCKWOOL" STEPROCK – 50 мм 6. Монолитная ж/б плита перекрытия – 200 мм	662,25	
211, 221, 230	4	300	1 Керамическая плитка 400х400, не скользящая для полов, на клею ( <i>Wa=0,8 МПа, осже=10,0 МПа, F100</i> ) — 10 мм 3. Универ сальная грунтовка — 2 слоя 4. Монолитная ж/б лестница	207,02	

эщадь, м <sup>2</sup>	№ помещения	Tun noлa	Схема пола	Данные элементов пола	Площадь, м <sup>2</sup>
50,36	104 - 107; 115; 118; 120; 128 -132; 204 - 207; 220; 221 - 224; 226; 139, 146; 153; 160; 167; 174; 181; 232; 238; 244; 250; 256; 262. 121 - 127; 133; 188.	5	1 2 3 4 5 6	1 Керамическая плитка 400х400 RAL9010, не скользящая голов, на клею ( <i>Wa=0,8 MПа, осж=10,0 МПа, F100</i> ) – 10 мм 2. Огрунтование поверхности универсальной грунтовкой – 2 слоя 3. Стяжка из цементно-песчаного раствора. М200 — 35мм 4. Гидр оизоляция поэлитиленовой пленкой — 2 слоя 5. Теплоизоляция из плит каменной ваты типа "ROCKWOOL" STEPROCK — 50 мм 6. Обмазочная гидроизоляция типа "КНАУФ-Флэхендихт" за 2 раза 7. Монолитная ж/б плита перекрытия — 200 мм	314,43
.54	116; 117; B4; 227.	6	1 2 3 4 5 6	1. Керамическая плитка 400х400 RAL9010, не скользящая полов, на клею ( <i>Wa=0,8 MПа, осж=10,0 МПа, F100</i> ) — 10 мм 2. Огрунтование поверхности универсальной грунтовкой — 2 слоя 3. Стяжка из цементно—песчаного раствора. М200 — 35мм 4. Гидроизоляция поэлитиленовой пленкой — 2 слоя 5. Теплоизоляция из плит каменной ваты типа "ROCKWOOL" STEPROCK — 50 мм 6. Монолитная ж/в плита перекрытия — 200 мм	41,38

						077/171/2-AP.FY						
						Строительство дошкольной образовательно на 260 мест г.Бахчисарай, ул.Коопе		Ш				
Ивм.	Колуч.	/Lucm	№ дак.	Гъдп	Дата							
Разра	батал	Муллата	гиров	(1)2e	092016		Стадия	Лст	Листов			
/pob	Гроверил	Хайруллин		Хайрул	Хайрул	<del>-</del> Труплин	H	09.2016	Дошкольная образовательная организации на 260 мест	Р	39	43
Н кан	проль	Ардашев 1920		092016		<b>All</b> curse	CATINADICA	A.T. ILLER SCOUNS				
ГИП		Лугма			092016	Экспликация полов Іначала)	= VA 6 LICATEM					
4mhr	กสิเภ	Δρη	กกห	1,791,7-	119201K	ווערעוון)	<b>34</b> 5 W	AUCA				

# Экспликация полов

№ помещения	Tun no/ia	Схема пола	Данные элементов пола	Площ адь, м <sup>2</sup>	№ Ruнэшэмоп	Tun no/ia	Схема пола	Данные элементов пола	Площадь, м <sup>2</sup>
114; 119, 135; 136; 142; 149; 156; 163; 170; 177; 184; 209; 210; 212; 213; 214; 215; 216; 217; 218; 225; 235; 241; 247; 253; 259; 265. 140; 147; 154; 161; 168; 175; 182; 233; 239; 245; 251; 257; 263; 138; 145; 152; 159; 166; 173; 180; 231; 237; 243; 249; 255; 261	<u>^</u>	1 2 3 4 5 6	1. Покрытие — линолеум типа "Q GRANIT SD" 3096710 (по каталогу) на клею типа "Forbo 528 Eurostar Allround" — 5 мм 2. Универсальная грунтовка — 2 слоя 3. Стяжка из цементно-песчаного раствора. М200 — 45мм 4. Гидроизоляция поэлитиленовой пленкой — 2 слоя 5. Звуко-теплоизоляция из плит каменной ваты типа "ROCKWOOL" STE PROCK — 50мм 6. Монолитное ж/б перекрытие 200мм	1448,05	203; 208.	10	1 2 3 4 5 6	1 Покрытие — линолеум типа "Q GRANIT SD" 3096710 (по каталогу) на клею типа "Forbo 528 Eurostar Allround" — 5 мм 2. Универсальная грунтовка — 2 слоя 3. Стяжка из цементно-песчаного раствора. М200 — 45мм 4. Гидроизоляция по элитиленовой пленкой — 2 слоя 5. Звуко-теплоизоляция из плит каменной ваты типа "ROCKWOOL" STEPROCK — 50мм 6. Монолитное ж/б перекрытие 200мм	Линол еум 30 96 712
Групповая	8	1 2 3 4 5 6 7	1 Покрытие — линолеум типа "IQ GRANIT SD" 3096710 (по каталогу) на клею типа "Forbo 528 Eurostar Allround" — 5 мм 2. Универсальная грунтовка — 2 слоя 3. Стяжка из цементно-песчаного раствора. М200 с водо циркуляционной системой отопления (шаг 100—300мм над трубой 40мм на основе теплопроводящих металлопласти ковых (металлополимер) труб по типу "VALTEC PEX—AL—PEX" 20х2,0мм — 60мм 4. Гидроизоляция поэлитиленовой пленкой — 2 слоя 5. 3 вуко—тепло изоляция из плит каменной ваты типа "ROCKWOOL" STEPROCK — 30мм 6. Обмазочная битумная гидроизоляция типа "КНАУФ—Флэхендихт" за 2 раза 7. Монолитное ж/б перекрытие — 200мм	823,54	143; 150 ; 157; 164; 171; 178; 185; 236; 242; 248; 254; 260; 266.	11	1 2 3 4 5 6 7	1. Покрытие — линолеум типа "iQ GRANIT SD" 3096710 (по каталогу) на клею типа "Forbo 528 Eurostar Allround" — 5 мм 2. Универсальная грунтовка — 2 слоя 3. Стяжка из цементно-песчаного раствора. М200 — 45мм 4. Гидроизоляция поэлитиленовой пленкой — 2 слоя 5. Звуко-теплоизоляция из плит каменной ваты типа "ROCKWOOL" STEPROCK — 50мм 6. Обмазочная битумная гидроизоляция типа "КНАУФ—Флэхендихт" за 2 раза 7. Монолитное ж/б перекрытие 200мм	
211; 229; 230	Á	1 2 3	1. Керамическая плитка 400х400 RAL7035, не скользящая полов, на клею ( <i>Wa=0,8 MПа, осжс=10,0 МПа, F100</i> ) — 10 мм 2. Огрунтование поверхности универсальной грунтовкой — 2 слоя 3. Стяжка из цементно—песчаного раствора. М200 — 40мм 4. Гидроизоляция поэлитиленовой пленкой — 2 слоя 5. Теплоизоляция из плит каменной ваты типа "ROCKWOOL" STEPROCK — 50 мм 6. Монолитная ж/б плита перекрытия — 200 мм	97,82			,		

Примечание – склеивание стыков полотнищ ленолеума выполнить горячей сваркой.

						077/171/2-AP.FY								
						Строительство дошкольной образовательной организации на 260 мест г.Бахчисарай, ул.Кооперативная								
Ивм.	Колуч.	/Lucm	№ дак.	Гъдп	Дата									
Разра	Разрабатал		Муллатагиров		Муллатагиров		Муллатагиров	Муллатагиров 🕡		09.2016		Стадия	/Lcm	Листов
Праверил		Хайруллин		Хаіруплин 092016		Дошкольная образовательная организации на 260 мест	Р	40	43					
Н кантраль ГИП Утвердил		Ардашев Лугманов Аетов		Ардашев 092016		09.2016								
				19	09.2016	Экспликация полов (конец)	- Va	ALIEM	TEMAIL					
					09.2016	KUHEU/	<b>=4</b> ₹₩	МПСЖ						

