

000"ЭлитСтройПроект-НЧ" Архитектурное проектирование дизайн и строительство

Эл.почта: elitstroyproektnch@mail.ru Caūm: elitstroyproektnch.ru Тел. +7 (930) 806 8678 +7 (986) 726 6196

ТОМ 1 – Архитектурный раздел Проект №2/2017 Беседка с сауной и зоной отдыха



Деревня Дусай-Кичу, Мензелинского района РТ 2017 год

Ведомость рабочих чертежей основного комплекта Примечание Λ ucm Наименование Tumu/ Содержание ОД 2 0Д-1 3 Пояснительная записка (начало) Пояснительная записка (продолжение) 0Д-2 0Д-3 5 Пояснительная записка (продолжение) 0Д-4 Пояснительная записка (продолжение) 6 0Д-5 7 Пояснительная записка (продолжение) Пояснительная записка (продолжение) 0Д-6 8 0Д-8 Пояснительная записка (конец) 10 Перспектива №1 AΡ 11 Перспектива №2 AΡ Перспектива №3 AΡ 12 Перспектива №4 AΡ 13 Фасад 1-5 Фасад 5-1 AΡ 15 Φαςαδ Α-Γ AΡ 16 Φαςαδ Γ-Α 17 AΡ AΡ 18 План 1-го этажа, экспликация помещений Кладочный план, сечение наружной стены, спецификация материалов AΡ Разрез 1-1, система крепления минваты у окна AΡ 20 Разрез 2-2 AΡ 21 22 План кровли дома, спецификация материалов на дом AΡ План перемычек 1-го этажа, ведомость перемычек, спецификация перемычек, 23 AΡ 24 План вентшахты №1 и 2 , сечение А-А; Б-Б и вид А, Б вентшахты №1 и 2 AΡ 25 Ведомость заполнения оконных проемов AΡ Ведомость заполнения дверных проемов AΡ 26 Проект №2/2017 ОД Кол. уч. /lucm № док Подп. Дата Листов Стадия /lucm 26 Содержание 000"ЭлитСтройПроект-НЧ" Архитектурное проектирование дизайн и строительство

Согласовано

Взам. инв. №

Подпись и дама

Инв. № подл.

Перечень актов скрытых работ: - Акт освидетельствования качества грунтов оснований под фундаменты в открытых котлованах и траншеях. - Акт разбивки осей (с приложением исполнительной документации). - Акт приемки котлована (согласно СП 45.133302012 "Земляные сооружения. Основания и фундаменты"). – Акт освидетельствования скрытых работ по устройству железобетонных (бетонных) конструкций с геодезической проверкой правильности их заложения. – Акт освидетельствования скрытых работ по армированию Ж/Б констрикций. – Акт освидетельствования скрытых работ по бетонированию Ж/Б конструкций (с приложением исполнительной схемы и журнала бетонных ραδοm. – Акт освидетельствования скрытых работ на устройство гидроизоляции. - Акт освидетельствования скрытых работ на устройство теплоизоляции. – Акт освидетельствования скрытых работ по обратной засыпке пазух котлована или траншей при послойном уплотнении грунта. – Акт освидетельствования скрытых работ по армированию элементов из монолитного бетона. Акт освидетельствования скрытых работ по состоянию кирпичной кладки, по армированию газобетонных блоков, по утеплению и анкеровке фасадов. - Акт освидетельствования скрытых работ на монтаж Ж/Б конструкций. – Акт освидетельствования скрытых работ на монтаж металлических конструкций. – Акт освидетельствования скрытых работ на монтаж деревянных конструкций. - Акт освидетельствования скрытых работ по устройству кровельного покрытия. - Акт освидетельствования скрытых работ по монтажу перегородок. Технические решения, принятые в проекте, соответствуют требованиям экологических, гигиенических и противопожарных норм, действующих на территории Российской Федерации, и обеспечивающих при соблюдении предусмотренных рабочими чертежами мероприятий безопасную для жизни и здоровья людей эксплуатацию объекта. /lucm Пояснительная записка – начало 3

Согласовано

Взам. инв. №

Подпись и дата

Инв. № подл.

Кол.цч. Лист № док.

Подп.

Дата

		ИНН Эта инді Адрі № кі	/KC opc koi iBud ec c omn	IП – кое пия і дуа / тро лекі	1650 npa npoe 1640 ume ma n)30086 во заш екта п го жил льство	0/16 ,uщc ped+ iozo 1:	.ботан 000 "ЭЛИТСТРОЙПРОЕКТ-НЧ" 5001001, ОГРН – 1151650001172 чется Гражданским Кодексом РФ, часть 4 назначена для однократного строительств дома Заказчиком:	Зa
	Системе: № Повторное строительство по проекту, передача проекта для								
		стро РФ).		ель	cmoc	ı mpem	ьим	лицам являются незаконными (статья 1294	+ I K
		Оδщ	ue i	јказ	зани	я:			
		1.		•			•	оительно-монтажных работ, проект дома изан к конкретной местности в части:	
					ı no	горизс	OHMC	или к границам участка и по вертикали к	
		рель б) ка	•	-	מסחו	ואוו שוווּ	ндам	ентов в соответствии с	
					•			ми условиями на участке.	
								и инженерным сетям.	
		2.						Законом РФ "О сертификации" все материс мые в строительстве, должны быть	1ЛЫ Ц
							_	на предмет гигиенической и пожарной	
				•	•	ности.			
		3.		•				строительно-монтажных работ вести под	
							•	олем опытного производителя работ с ВЫС РАЗОВАНИЕМ, с соблюдением правил техни	
			5		ηαςι	ности,	в со	ответствии с нормативными документами	
		4.				_		тов, на которые в проектной документаци	U
						лка на глов".	l Me	ехнологические указания производителя	
٦6. N°			•		-	.,,,,,,			
Взам. инв. №									
B3									
ата									
Подпись и дата									
Подп									
L									
Инв. № подл.								<u>r</u>	/l
1нв. №								Пояснительная записка – продолжение	/lucm 4
\Box		Изм. К	ол.уч.	/lucm	№ док.	Подп.	Дата		7

Согласовано

Исходные данные и условия применения проекта. 1. Данный комплект чертежей разработан на основании комплекта чертежей ΙЭП. 2. Чертеж разработан в соответствии с требованиями: – СП 20.13330.2011 "Нагрузки и воздействия" – СП 45.13330.2012 "Земляные сооружения. Основания и фундаменты" - СП 15.13330.2012 "Каменные и армокаменные конструкции" - СП 63.13330.2012 "Бетонные и железобетонные конструкции. Основные положения" - СП 52-101-2003 "Бетонные и железобетонные конструкции без предварительного напряжения арматуры" – СП 50–101–2004 "Проектирование и устройство оснований и фундаментов зданий и сооружений" – СП 16.13330.2011 "Стальные конструкции" – СП 64.13330.2011 "Деревянные конструкции" - СП 17.13330.2011 "Кровли" - СП 70.13330.2012 "Несущие и ограждающие конструкции" - СП 131.13330.2012 "Строительная климатология" – СП 24.13330.2011 "Свайные фундаменты" 3. За условную отметку 0.000 принят уровень верха черновых армированных бетонных полов. 4. Расчетное значение снеговой нагрузки для III снегового района по СП 20.13330.2011 принят 3,2 кПа (320 кг/м²). 5. Нормативная ветровая нагрузка для II района по СП 20.13330.2011 принята (32 kg/m^2) 0.32 κΠα 6. Уровень ответственности здания –II. 17. Здание отапливаемое. 8.Расчетная температура наружного воздуха по СП 131.13330.20129 Средняя наиболее холодной пятидневки, обеспеченностью 92% – 32 С Средняя наиболее холодных суток – 36 С Абсолютная минимальная температура – 45 С 9.Геологические исловия: - Конструкция фундамента рассчитана на грунты без особых условий (не пучинистые, не просадочные, ненабухающие грунты без карстовых , суффозионных процессов и т.п.) с минимальной несущей способностью не менее 2 кг.на см². – Из-за отсутствия инженерно-геологических изысканий, проектировщик снимает с себя какию-либо ответственность за возможнию исадки фундамента, его деформацию, разрушение и другие последствия, связанные с конструкцией фундамента дома на данном участке. 10.В данном комплекте чертежей разработан монолитный плитный финдамент /lucm Пояснительная записка – продолжение Кол.уч. Лист № док. Подп

Согласовано

Взам. инв. №

Подпись и дата

Инв. № подл.

- бетон В 25, W6, F100. 3. Наружные стены: Система мокрый фасад. Утеплитель "ROCKWOOL ФАСАД БАТТС" – 50 мм. Газобетонный блок D 700, ГОСТ 21520-89 - 400 мм. 4. Цоколь до отм.-0,300, 000 выполнен из ленточного ростверка, 5. утеплитель – экструдированный пенополитирол "ПЕНОПЛЕКС" – 50 мм. Основание полов - по грунту. Пол армированный бетонный -6. δ етон В 12,5 сетка ВрІ ϕ 5 мм. ячейка 100х100 мм. – 100 мм., итеплитель "ПЕНОПЛЕКС" 100 мм., Парогидроизоляционная мембрана "ИЗОКОМ", бетонная подготовка – бетон В 7,5 – 100 мм., Песчанная подготовка, монолитная плита. 7. Кровля - многоскатная, материал битумная черепица. Стропильная система кровли из пиломатериалов хвойных пород. Система водостока – наружное водоотведение. 8. Горизонтальная гидроизоляция – выполнена из двух слоев ρηδερουδα. Внутренние стены выполнены из кирпична – несущие стены – 380 8. мм., перегородки – из кирпича одинарный рядовый полнотелый (ГОСТ 530-2007) М 150 объемным весом 1800 кг/м 3 , на растворе марки 75 с соблюдением поперечной перевязки с примыкающими перегородками или альтернатива, из гипсокартона по металлическому каркасу. 9. Все кирпичные перегородки армировать сеткой кладочной через каждые 5 рядов кладки по высоте. Взам. инв. № 10. Все кирпичные перегородки крепить к конструкциям здания согласно узлам и указаниям серии 2.230-1, вып.5. 11. Перемычки сборные железобетонные по серии 1.038.1-1 укладывать по слою цементно-песанного раствора марки 75. Подпись и дата 12. При кладке перегородок в дверных проемах заложить деревянные антисептированные пробки 250x120x65 мм. через десять рядов по высоте, но не менее двух с каждой стороны. Все отверстия в ограждающих конструкциях после пропуска 13. коммуникаций тщательно заделать бетоном класса В 15 на Инв. № подл. мелком гравии или щебне. /lucm Пояснительная записка – продолжение Кол.уч. Лист № док. Подп. Формат А4

Основной комплект чертежей беседки, разработан на основании

Финдамент монолитный ленточный ростверк: b - 500 мм. h-400 мм.

задания на проектирование, выданным Заказчиком.

ПОЯСНЕНИЯ К ПРОЕКТУ БЕСЕДКИ

2.

Согласовано

І. Основные конструктивные материалы:

15. Все деревянные элементы подвергаются антисептированию с добавлением антипиренов по СНиП 3.04.01-87. 16. Перекрытие – Ж/Б пустотные плиты перекрытия серии ПБ. 17. Окна и двери – индивидуальный заказ. 18. Внутренняя отделка не входит в состав настоящего проекта и выполняется в соответствии с дизайн – проектом интерьеров, выполненным в соответствии с пожеланиями заказчика. 19. Вокруг здания выполнить бетонную отмостку шириной 1200 мм. Состав отмостки: бетон В 7.5 – 100 мм., Утеплитель "Пеноплекс" – 100 мм. Песчаная подготовка – 100 мм. Уплотненный грунт. Отмостка должна устраиваться с уклоном в поперечном направлении не менее 3%. Отметка бровки отмостки должна превышать планировочнию отметки не менее чем на 50 мм. Места примыкания отмостки к стене здания выполнить с тщательной разделкой сопряжения тугоплавкой битумной мастикой МБК-Г-85 ΓΟCT 2889-80. 20. В случае применения при производстве работ на данном объекте новых, в том числе импортных материалов. изделий и конструкций, в соответствии с постановлением Госстроя России №76 от 01.07.2002 г., они должны иметь техническое свидетельство Госстроя России, подтверждающие пригодность их применения в строительстве. Участок строительства, строительные материалы и изделия, 21. использцемые в строительстве данного объекта, а также выстроенное по комплекти рабочих чертежей сооружение, в соответствии с Федеральным законом "О радиационной безопасности" № 3-Ф3 от 09.01.96 г., должны цдовлетворять требованиям "Норм радиационной безопасности" (НРБ-99) СП 2.6.1.758-96 и "Основных санитарных правил обеспечения радиационной безопасности" (ОСП ОРБ-99) СП 2.6.1.799-99. Результаты радиационного контроля должны быть переданы Заказчики и представителю авторского надзора 22. По степени огнестойкости дом относится к зданиям ІІ класса, по функциональной пожарной опасности – к классу Ф1.4 (по СНиП 21.01-97*). Ф.З 123 "Технический регламент о требованиях пожарной безопасности" 23. Степень долговечности здания- II. II. Инженерное оборудование: Отопление – от индивидуального отопительного котла. В комнатах - отопительные радиаторы. Водоснабжение – холодное от скважины, горячее через бойлер. Канализация – септик индивидуальный. /lucm Пояснительная записка – продолжение Кол.уч. Лист № док. Подп. Формат А4

Согласовано

Взам. инв. №

Подпись и дата

Инв. № подл.

разработать мероприятия по противопожарной защите и контролю за выполнением правил пожарной безопасности при производстве СМР. При устройстве кровли пользоваться СНиП II-26-76 "Кровли", СП 2. 17.13330.2011 "Кровли", СП 31-101-97 "Проектирование и строительство кровель". При производстве работ соблюдать правила пожарной безопасности в соответствии со СНиП 21-01-97*, СНиП 12-03-2001 и "Кровли. Руководство по проектированию, устройству, правилами приемки и методам оценки качества". 3. При устройстве кровли применять: битимная черепица: _ подложка под битумную черепицу влагостойкая фанера – 12 мм; стропило деревянное – брус 50х200 мм; подшивка – доска 25х200 мм. 4. По продольным краям кровельного покрытия на цровне карнизных свесов предусмотреть устройство подвесных лотков сечением 200х100 мм. для отвода воды. Лотки выполнить из оцинкованной стали толщиной 0,6 мм., окрашенных в цвет стен. В днище лотков для отвода воды предусмотреть отверстия ϕ 100 мм. в местах установки водосточных труб. Подкладочный слой уложить по периметру основания, в местах ендов, 5. конька, примыкания к вертикальным поверхностям. Слой монтируется снизу вверх с нахлестом не менее 10 см., края фиксируются гвоздями с интервалом 20 см., швы герметизируются клеем. 6. Укладку битумной черепицы следует начинать от центра карнизного свеса в направлении торцевых частей покрытия. Первый ряд битумной черепицы уложить так, чтобы нижняя кромка плитки располагалась на 3-5 см. выше нижнего края карнизных плиток. Приклеить плитки, предварительно сняв с их нижней части защитнию пленки, и прибить четырьмя гвоздями каждию чить выше линии паза плитки. Последиющие ряды монтировать так, чтобы концы язычков плиток были на одном уровне с вырезами плиток предыдущего ряда. Н торцевых частях покрытия плитку обрезать по краю и приклеивать клеем на ширини не менее 10 см. При отрезании подкладывать под плитку доску, чтобы не повредить нижний слой кровельного ковра. Взам. инв. № 7. Производство работ по устройству кровли вести под непосредственным контролем и наблюдением представителей технического надзора с соблюдением требований: СНиП 3.01-85 "Организация строительного производства"; СНиП III-4-80 "Техника безопасности в строительстве"; Подпись и дата СНиП 3.04.01-87 "Изоляционные и отделочные покрытия". особое внимание необходимо обратить на обеспечение высокого качества работ по устройству всех примыканий кровли к вертикальным поверхностям. Инв. № подл. /lucm Пояснительная записка – продолжение /lucm Кол.цч. № док. Подп Дата Формат А4

До начала производства работ по устройству кровли необходимо

Указания по устройству кровли:

Согласовано

Общие указания по производству работ. 1. Все строительно-монтажные работы выполнять в соответсвии с требованиями: - СП 45.13330.2012 "Земляные сооружения. Основания и фундаменты" - СП 70.13330.2012 "Несущие и ограждающие конструкции" - СНиП 3.04.03-85 "Защита строительных конструкций и сооружений от коррозии". - СП 48.13330.2011 "Организация строительства" - СНиП 12-03-2001 "Безопасность труда в строительстве. Часть 1. - СНиП 12-04-2002 "Безопасность труда в строительстве. Часть 2. - СП 24.13330.2011 "Свайные фундаменты" - Указаниями на листах данного комплекта чертежей Согласовано Взам. инв. № Подпись и дата Инв. № подл. /lucm Пояснительная записка - конец Кол.цч. /lucm № док Подп Дата Формат А4

Перспектива Nº1



Изм. Кол. уч. Лист № док.

Дата

Подп.

Формат АЗ

Стадия

РΠ

Деревня Дусай–Кичу, Мензелинского района РТ

Беседка с сауной и зоной отдыха

Перспектива Nº1

/lucm

10

000"ЭлитСтройПроект-НЧ" Архитектурное проектирование дизайн и строительство

Листов

26

Перспектива №2



Изм. Кол. уч. Лист № док.

Дата

Подп.

Формат АЗ

Стадия

РΠ

/lucm

11

000"ЭлитСтройПроект-НЧ" Архитектурное проектирование дизайн и строительство

Листов

26

Деревня Дусай–Кичу, Мензелинского района РТ

Беседка с сауной и зоной отдыха

Перспектива №2

Перспектива №3




						дереоня дусац-кичу, мензели	нского раі	Јона РТ	
1зм.	Кол. уч.	/lucm	№ док.	Подп.	Дата				
							Стадия	/lucm	Листов
						Беседка с сауной и зоной отдыха	РΠ	12	26
						Перспектива №3	Архи	тектурное г	ūПроект−НЧ" проектировани оительство

Перспектива №4




						Проект №2/2017		АР					
						Деревня Дусай–Кичу, Мензели	чу, Мензелинского района РТ						
Изм.	Кол. уч.	/lucm	№ док.	Подп.	Дата								
							Стадия	/lucm	Листов				
						Беседка с сауной и зоной отдыха	РΠ	13	26				
						Перспектива №4	Архи	тектурное г	ойПроект-НЧ" проектировани оительство				

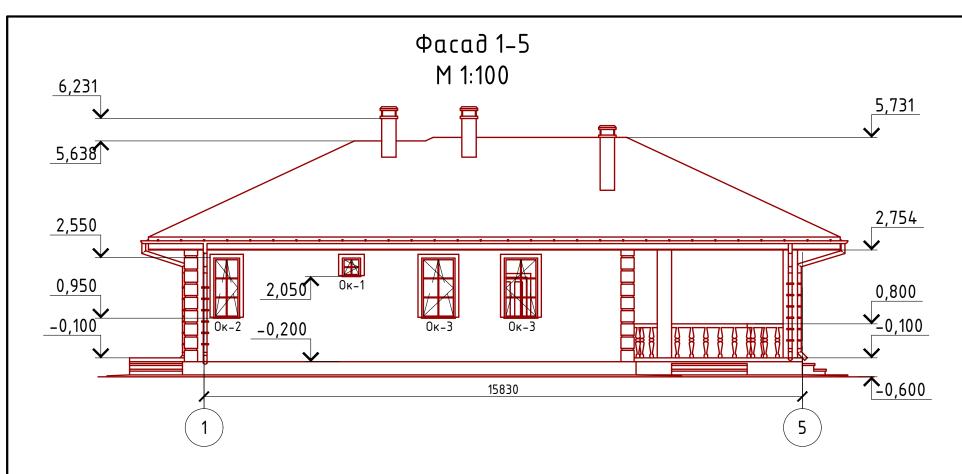


Цоколь – отделка диким камнем (цветовое решение согласно дизайн-эксетрьера) Стены наружные – облицовочный кирпич(цветовое решение согласно дизайн-экстерьера) Кровля – металлочерепица "Монтерей"(цветовое решение согласно дизайн-эксетрьера) Окна и двери – индивидульный заказ по желанию Заказчика.

						Проект №2/2017	Δ	АР					
						Деревня Дусай–Кичу, Мензели	інского раі	јона PT					
Изм.	Кол. уч.	/lucm	№ док.	Подп.	Дата								
							Стадия	/lucm	Листов				
						Беседка с сауной и зоной отдыха	РΠ	14	26				
						Фасад 1–5	Архи	ūПроект−НЧ" проектирование оительство					

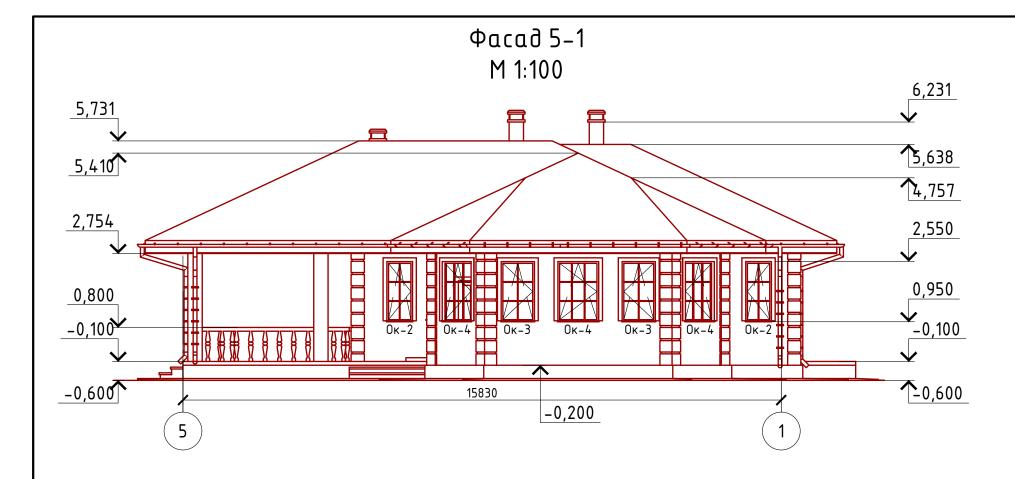


Цоколь-отделка диким камнем (цветовое решение согласно дизайн-эксетрьера) Стены наружные-облицовочный кирпич(цветовое решение согласно дизайн-экстерьера) Кровля-металлочерепица "Монтерей"(цветовое решение согласно дизайн-эксетрьера) Окна и двери-индивидульный заказ по желанию Заказчика.

						Проект №2/2017	A	AP					
							Деревня Дусай-Кичу, Мензелинского района РТ Стадия Лист Листов						
Изм.	Кол. уч.	/lucm	№ док.	Подп.	Дата								
						Беседка с сауной и зоной отдыха	РП	15	26				
						Фасад 5–1	Архи	иПроект-НЧ" проектирование оительство					

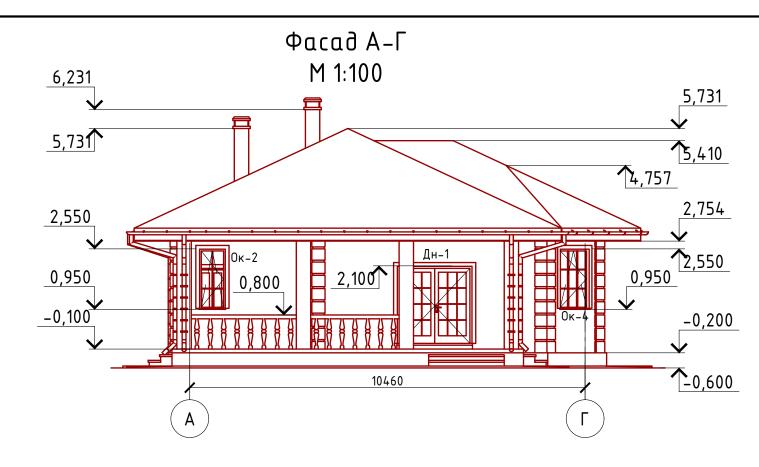

Цоколь-отделка диким камнем (цветовое решение согласно дизайн-эксетрьера) Стены наружные-облицовочный кирпич(цветовое решение согласно дизайн-экстерьера) Кровля-металлочерепица "Монтерей"(цветовое решение согласно дизайн-эксетрьера) Окна и двери-индивидульный заказ по желанию Заказчика.

						Проект №2/2017	n №2/2017						
						,	Деревня Дусай-Кичу, Мензелинского района РТ						
Изм.	Кол. уч.	/lucm	№ док.	Подп.	Дата		Стадия Лист Листов						
						Беседка с сауной и зоной отдыха							
						-	РΠ	16	26				
							00	О"ЭлитСтро	ūПроект−НЧ"				
						Φαςαδ Α-Γ	Apxu	тектурное п изайн и стро	оительство оительство				

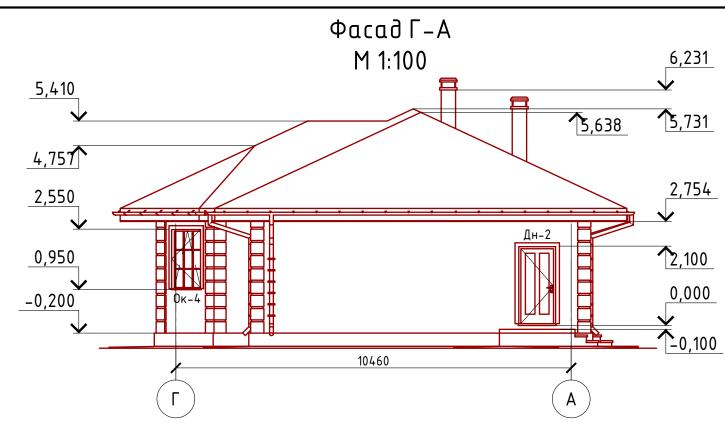



Цоколь-отделка диким камнем (цветовое решение согласно дизайн-эксетрьера) Стены наружные-облицовочный кирпич(цветовое решение согласно дизайн-экстерьера) Кровля-металлочерепица "Монтерей"(цветовое решение согласно дизайн-эксетрьера) Окна и двери-индивидульный заказ по желанию Заказчика.

Согласов											
	БЗДМ. ПНБ. №										
	dama							- Проект №24/2017			_
	Hodnuck u dama	Изм.	Кол. уч.	/lucm	№ док.	Подп.	Дата	Деревня Дусαй-Кичу, Мензел	инского ра	ıйона РТ	
					•				Стадия	/lucm	
	10 d / 1.							Беседка с сауной и зоной отдыха	РΠ	17	
	MHB. N° DODA.					Фасад Г-А			ро е г		
									Формап	1 A3	


000"ЭлитСтройПроект-НЧ" Архитектурное проектирование дизайн и строительство

Листов

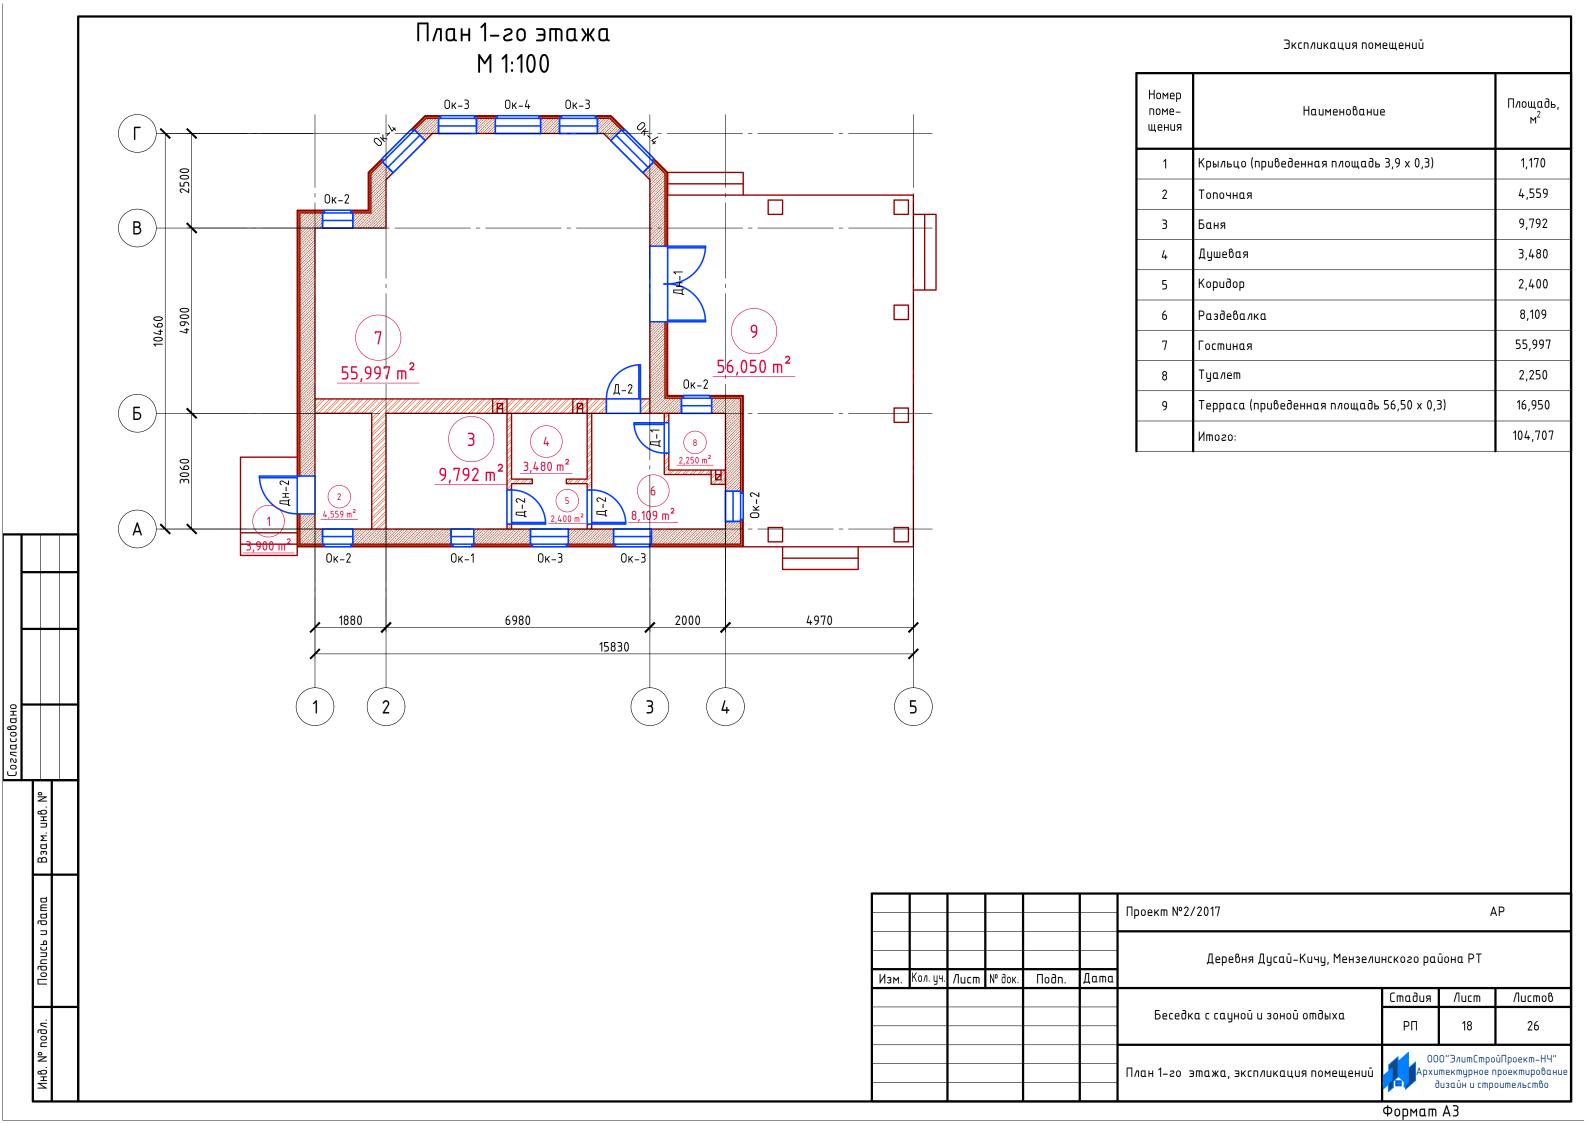

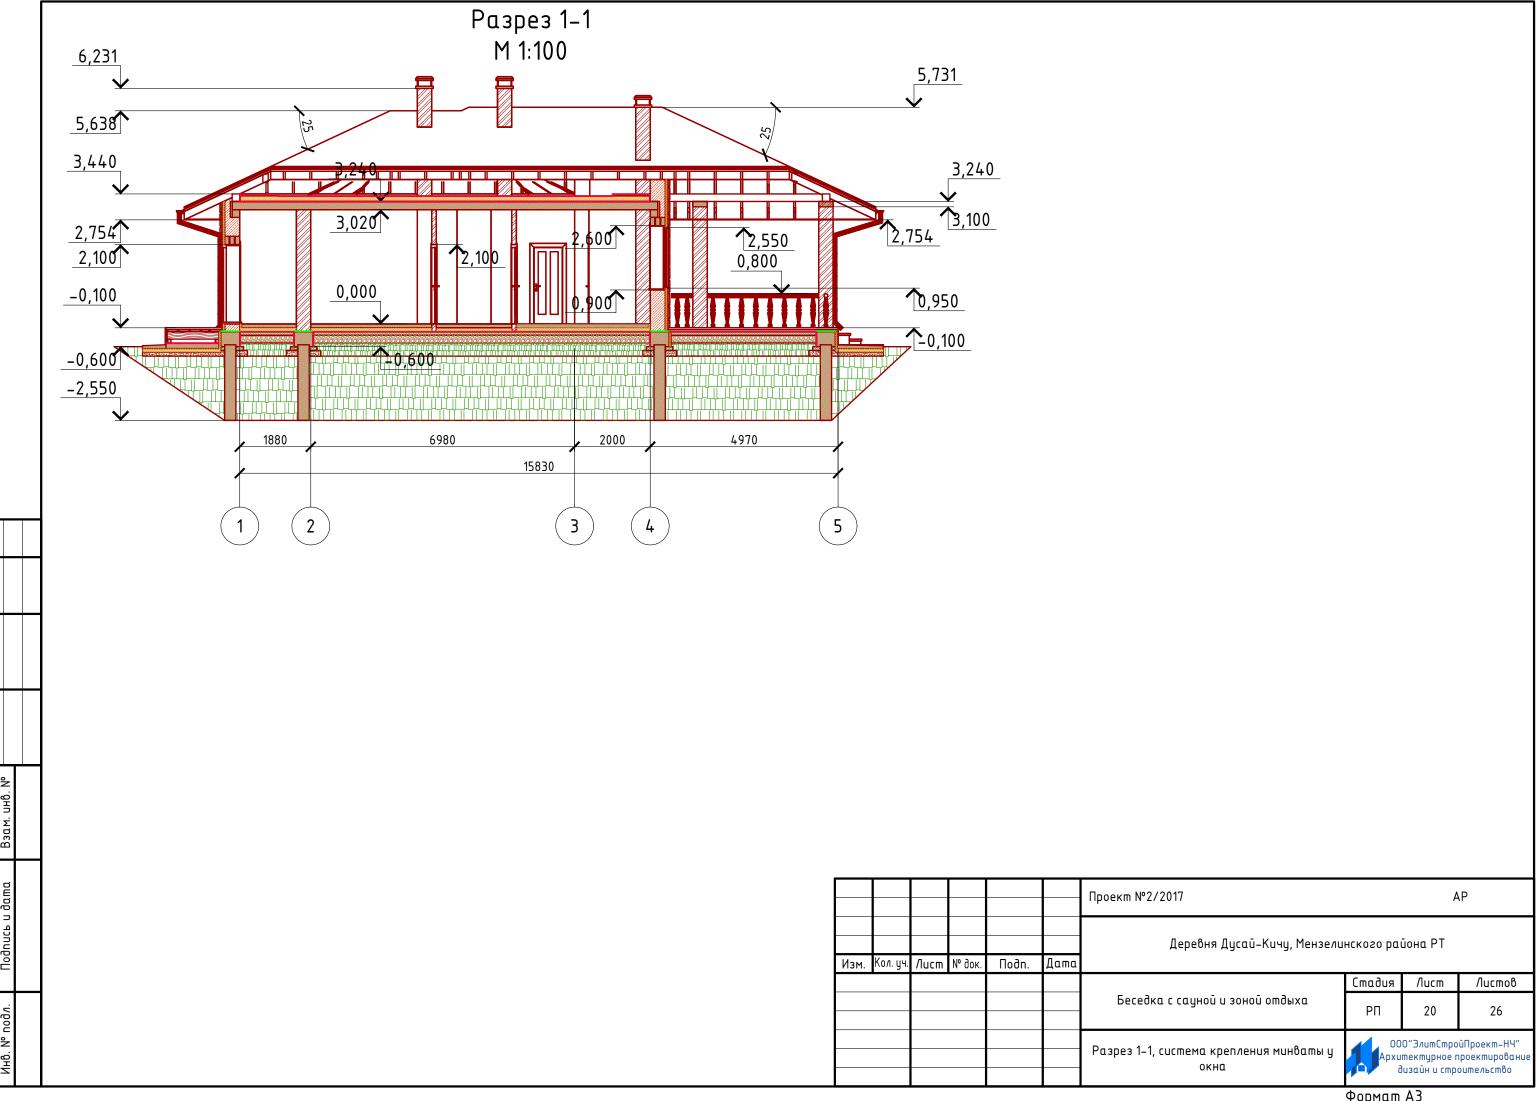

Согласовано

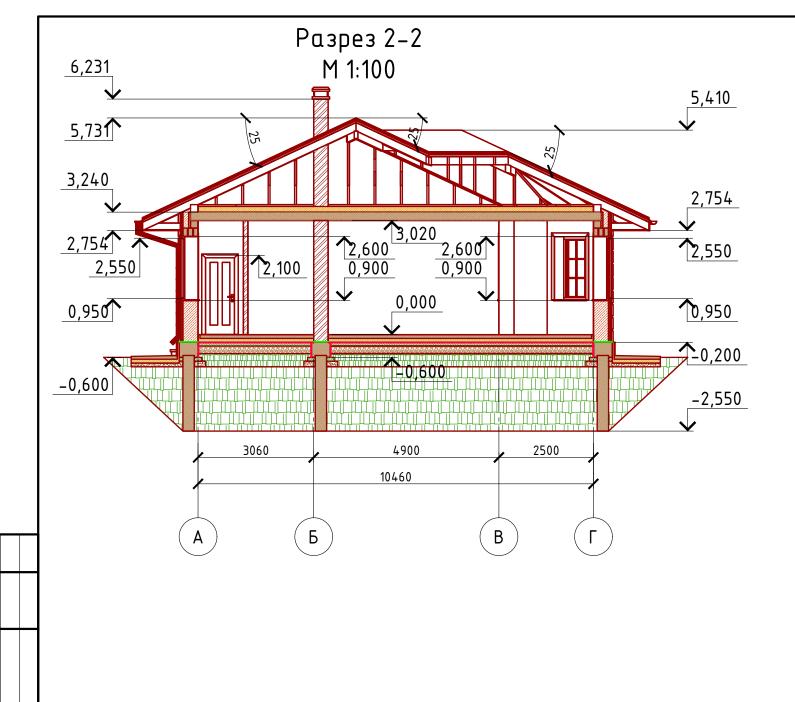

						Проект №2/2017	АР						
						Деревня Дусай–Кичу, Мензели	Деревня Дусай–Кичу, Мензелинского района РТ						
Изм.	Кол. уч.	/lucm	№ док.	Подп.	Дата								
							Стадия	/lucm	Листов				
						Беседка с сауной и зоной отдыха	РΠ	21	26				
						Разрез 2-2	000"ЭлитСтройПроект-НЧ" Архитектурное проектирован дизайн и строительство						

