

Проект переустройства и перепланировки нежилых  
помещений расположенных по адресу:  
г. Мытищи, ул. Рождественская, д. 11

РАБОЧАЯ ДОКУМЕНТАЦИЯ

Автоматизация отопления, вентиляции и кондиционирования

05-0915-АОВ

г. Пермь

2015г.

Проект переустройства и перепланировки нежилых  
помещений расположенных по адресу:  
г. Мытищи, ул. Рождественская, д. 11

РАБОЧАЯ ДОКУМЕНТАЦИЯ

Автоматизация отопления, вентиляции и кондиционирования

05-0915-АОВ

г. Пермь  
2015г.

Генеральный директор

\_\_\_\_\_

Технический директор

\_\_\_\_\_

Главный инженер проекта

\_\_\_\_\_

ВЕДОМОСТЬ ЧЕРТЕЖЕЙ ОСНОВНОГО КОМПЛЕКТА

Обозначение	Наименование	Примечание
	Общие данные	
	Схема функциональная автоматизации приточно-вытяжных установок П1/В1, П2/В2	
	Схема функциональная автоматизации вытяжных систем В3, В4, В5 и приточной системы П3	
	Схема функциональная автоматизации тепловых забес	
	Схема функциональная автоматизации огнезадерживающих клапанов	
	Схема электрическая подключения внешних проводок щита ЩУ П1/В1	
	Схема электрическая подключения внешних проводок щита ЩУ П2/В2	
	Схема электрическая подключения внешних проводок щита ЩУ П3	
	Схема электрическая подключения внешних проводок щита ЩУ В3	
	Схема электрическая подключения внешних проводок щита ЩУ В4	
	Схема электрическая подключения внешних проводок щита ЩУ В5	
	Схема электрическая подключения внешних проводок щита ЩУ У1	
	Схема электрическая подключения внешних проводок щита ЩУ У2	
	Схема электрическая подключения внешних проводок щита ЩУ У3	
	Схема электрическая подключения внешних проводок щита ЩУ У4	
	Схема электрическая подключения внешних проводок щита ЩУ У5	
	Планы расположения оборудования и прокладки кабельных трасс	

ВЕДОМОСТЬ ССЫЛОЧНЫХ И ПРИЛАГАЕМЫХ ДОКУМЕНТОВ

Обозначение	Наименование	Примечание
	Ссылочные документы	
ГОСТ 21408-93	Правила выполнения рабочей документации по автоматизации технологических процессов	
ГОСТ 34.XXX	Комплекс стандартов по автоматизированные системы	
ПУЭ	"Правила устройства электроустановок" (Издание 7, 2005 г.)	
	Прилагаемые документы	
05-0915-АОВ.С	Спецификация оборудования, изделий и материалов	

Настоящий проект соответствует требованиям экологических, санитарно-гигиенических, противопожарных и других норм и правил, действующих на территории Российской Федерации, и обеспечивает безопасность для жизни и здоровья людей при эксплуатации объекта при соблюдении предусмотренных РП мероприятий. Все изменения, вносимые в данный проект, должны быть согласованы с ГИП и не нарушать существующих норм и правил.

ГИП \_\_\_\_\_ /

ОБЩИЕ УКАЗАНИЯ

- Проект разработан на основании технического задания на проектирование, исходных данных, в соответствии с требованиями экологических, санитарно-гигиенических, противопожарных и других норм, действующих на территории Российской Федерации.
- Раздел разработан с учетом требований:
  - ПУЭ «Правила устройства электроустановок»;
  - ГОСТ 21404-85. Автоматизация технологических процессов. Обозначения условные приборов и средство автоматизации в схемах;
  - ГОСТ 34.XXX. Комплекс стандартов по автоматизированные системы
- Проектом предусматривается автоматизация отведенной вентиляции, в частности:
  - Приточно-вытяжные установки П1/В1, П2/В2 с водяным обогревателем. Для автоматизации этих установок предусмотрены щиты управления ЩУ П1/В1 и ЩУ П2/В2 с необходимым комплексом контрольно-измерительных приборов и исполнительных механизмов, указанных в спецификации. Производитель оборудования – фирма NED. Система автоматики обеспечивает поддержание заданной температуры воздуха в помещениях магазина, в зависимости от внешних погодных условий и временного графика. В корпусе щита управления смешаны элементы автоматики, такие как: контроллер производства компании «Carel», реле и силовая часть для управления вентиляторами, насосом теплоносителя и регулирующим клапаном теплоносителя. Управление и защита осуществляются при помощи релейных схем, а также специальных функций контроллера.
  - Приточных вентиляторов П3 и вытяжных вентиляторов В3, В4, В5. Для автоматизации этих вентиляторов предусмотрены щиты управления ЩУ П3, ЩУ В3, ЩУ В4, ЩУ В5 с необходимым комплексом контрольно-измерительных приборов, указанных в спецификации. Производитель оборудования – фирма NED. Система автоматики обеспечивает включение и отключение водяного обогревателя вентиляторов осуществляются при помощи релейных схем.
  - Тепловые забесы У1, У2, У3 с водяным обогревателем и У4, У5 с электрическим обогревателем. Для автоматизации тепловых забес предусмотрены щиты управления ЩУ У1, ЩУ У2, ЩУ У3, ЩУ У4, ЩУ У5 с необходимым комплексом контрольно-измерительных приборов, указанных в спецификации. Производитель оборудования – фирма NED. Система автоматики обеспечивает включение и отключение тепловых забес. Управление и защита электроприводов вентиляторов осуществляются при помощи релейных схем.
  - Огнезадерживающие клапаны (6 шт.). Для управления огнезадерживающими клапанами (ОЗК) предусмотрен щит ЩУ ОЗК, производство ООО "САУ-СпецПрофи". Данный щит имеет необходимые сертификаты пожарной безопасности. Система автоматики обеспечивает закрытие огнезадерживающих клапанов при пожаре.

Для всех щитов управления, кроме ЩУ ОЗК, предусмотрены кнопочные посты ручного управления, которые расположены непосредственно рядом с вентиляционными установками.

При возникновении пожара поступает сигнал от системы АПС непосредственно на каждый шкаф, после чего: закрываются огнезадерживающие клапаны (ОЗК), происходит отключение всех приточных и вытяжных систем вентиляции.

Щиты управления приточно-вытяжных систем вентиляции предусматривают передачу параметров в систему диспетчеризации (СД), по средствам интерфейса RS-485 (протокол ModBus). Так же системой диспетчеризации осуществляется контроль работы тепловыми забесами, приточными и вытяжными вентиляторами по средствам сигнала типа "сухой контакт".

4. Размещение и монтаж оборудования

Проектируемое оборудование системы автоматизации вентиляции размещается в технологических помещениях непосредственно рядом с вентиляционными установками. Монтажом средств автоматизации выполняется в соответствии с требованиями СНиП 3.05.07-85.

При монтаже, наладке, эксплуатации, обслуживании и ремонте технических средств необходимо руководствоваться требованиями РД 15-34.0-03.150-00, СанПин 2.2.2.132-03, ПБ 12.529-03, ГОСТ Р 51.330.18-99, СНиП 4.201-2002 и инструкциями по эксплуатации оборудования автоматизации. Силовые кабели и кабели управления проложить в гофрированной трубе из ПВХ Ø=25мм.


5. Электропитание, заземление.

Проектом предусматривается электропитание оборудования трехфазным переменным током напряжением 380В.

Электропитание шкафа ЩУ ОЗК обеспечить по 1-й категории электроснабжения от АВР.

Все используемое оборудование, имеющее металлические корпуса подлежит заземлению. Заземление оборудования производится отдельными кабелями сечением не менее 2х6мм к общему контуру заземления здания.

Заказчик X5RETAIL GROUP					05-0915-АОВ		
Объект: универмаг "Перекресток" по адресу: Московская обл., г. Мытищи, ул. Рождественская, д. 11							
Изм.	Колич.	Лист №	Подпись	Дата	Стадия	Лист	Листов
Разработал	Кожух			09.15	Автоматизация отопления, вентиляции и кондиционирования	P	1
Проверил							
Нач. отдела							
Н. контр.							
ГИП					Общие данные	000 "Геосистема"	

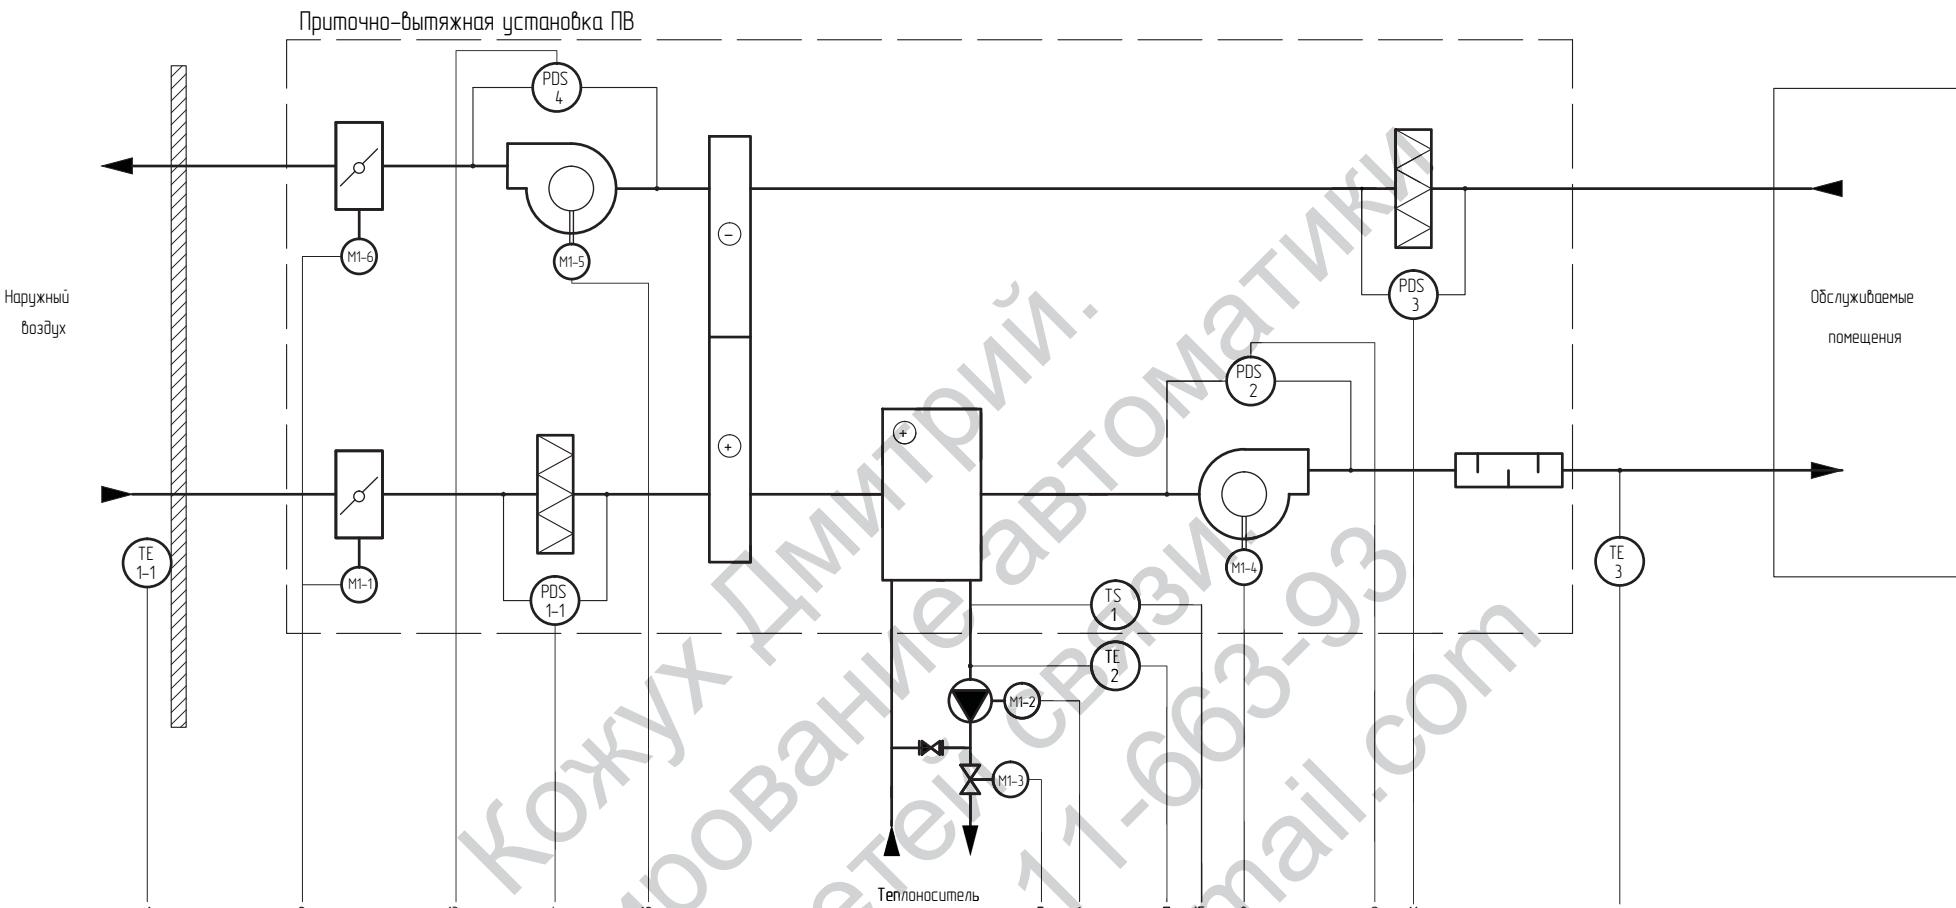

Согласовано

Взам. № докл.





Избр. № подл.

Подпись в бланке

Штамп управляющей  
устойки П/В

По месту	Символическая часть	NS 1	NS 2	NS 3	NS 4	NS 5	SB PV1
AI		•			•	•	
AO			•				
DI				•	•	•	
DO		•	•	•	•	•	

Заказчик X5RETAIL GROUP 05-0915-AOB			
Объект: универмаг "Перекресток" по адресу: Московская обл., г. Мытищи, ул. Рождественская, д. 11			
Изм.	Колч.	Лист № док.	Подпись Дата
Разработал	Кожух		09.15
Проверил			
Нач. отдела			
Н. контр.			
ГИП			
Автоматизация отопления, вентиляции и кондиционирования		Стадия	Лист
		P	2
			1
Схема функциональная автоматизации приточно-вытяжных установок П1/В1, П2/В2			
ООО "Геосистема"			

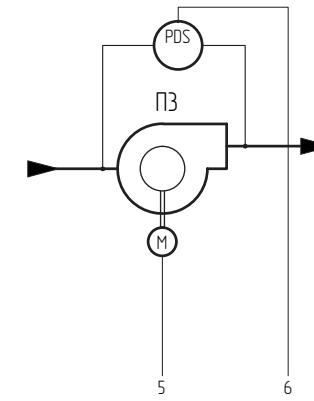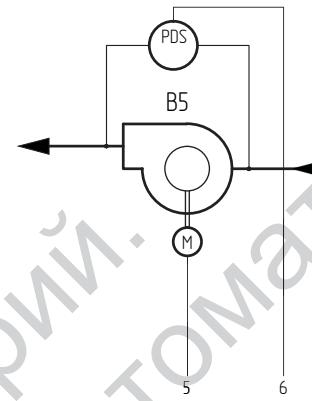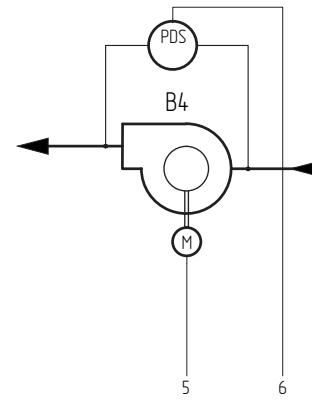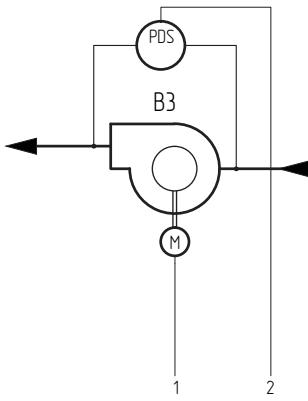

По месту		Штаб управления ЩЧ ВЗ	Силовая часть	NS	Чирковичеевы Балакириевы	Домник-Люсе Параскевы	Сигнал Покровский	Сигнал Святой Троицы	Сигнал Софии Премудрости	Сигнал Софии Премудрости	
Нач. N подр.	Подпись в документах	Взам. нач. N									
Иван. N подр.	Подпись в документах	Взам. нач. N									SB B3

1. При возникновении пожара в ЩЧ поступает сигнал о пожаре.

		5	6	7	8
По месту					
Шах Тупрельчаня ШАЧ В4	Силовой часть	NS			SB B4
	AI				
	AO				
	DI		●	●	
	DO	●			●


По месту				SB BS
Шт управляемая	Силовая часть	NS		
	AI			
	AO			
	DI		●	●
	DO	●		●

Шаг управления	ШГУ	По месту	NS	Быть или не быть	Быть и не быть	Причины бытия	Причины небытия	Слово "Пойдёт" система	Слово "Пойдёт" система	Слово "Пойдёт" система	Слово "Пойдёт" система
Шаг управления	ШГУ	По месту	NS	Быть или не быть	Быть и не быть	Причины бытия	Причины небытия	Слово "Пойдёт" система	Слово "Пойдёт" система	Слово "Пойдёт" система	Слово "Пойдёт" система
Силовая часть											
AI											
A0											
DI				●	●	●					
DO				●						●	●

1. При возникновении пожара к ШУ поступает сигнал от охранно-пожарной сигнализации. (см. раздел "АПС")


Заказчик X5RETAIL GROUP	05-0915-АОВ		
Объект: универмаг "Перекресток" по адресу: Московская обл., г. Мытищи, ул. Рождественская, д. 11			
Автоматизация отопления, вентиляции и кондиционирования	Страница	Лист	Листов
	Р	3	1
Схема функциональная автоматизации вытяжных систем В3, В4, В5 и приточной системы П3	000 "Геосистема"		

Тепловая завеса с водяным обогревателем У1 (У2, У3)

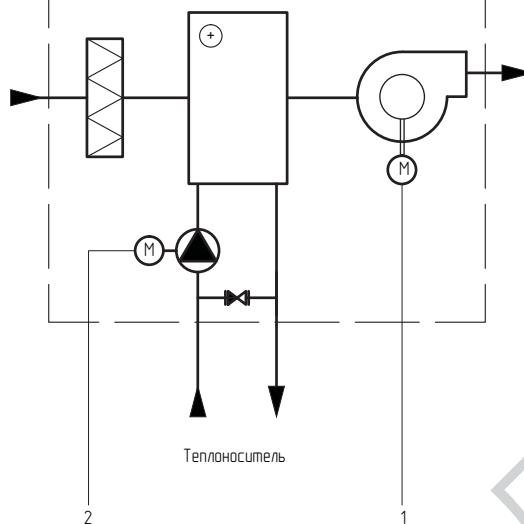

Теплоноситель

Тепловая завеса с электрическим обогревателем У4 (У5)

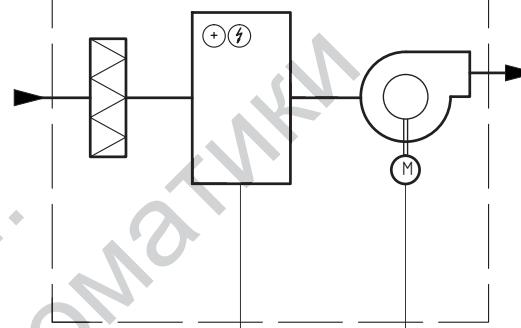

Инв. № подл.	Подпись и фамилия	Взам. инв. №

Шит управления ЩУ У1 (У2, У3)	По месту		Сигнал Согласовано
	Силовая часть	AI	
	NS	NS	
AO			
DI			
DO	●	●	●

Шит управления ЩУ У4 (У5)	По месту		Сигнал Согласовано
	Силовая часть	AI	
	NS	NS	
AO			
DI			
DO	●	●	●


Изм.	Колич.	Лист	№ док.	Подпись	Дата
Разработал	Кожух				09.15
Проверил					
Нач. отдела					
Н. контр.					
ГИП					

Заказчик X5RETAIL GROUP 05-0915-AOB

Объект: универмаг "Перекресток" по адресу: Московская обл.,  
г. Мытищи, ул. Рождественская, д. 11

Автоматизация отопления, вентиляции и  
кондиционирования Стадия Лист Листов

Схема функциональная автоматизации тепловых занес С ООО "Геосистема"

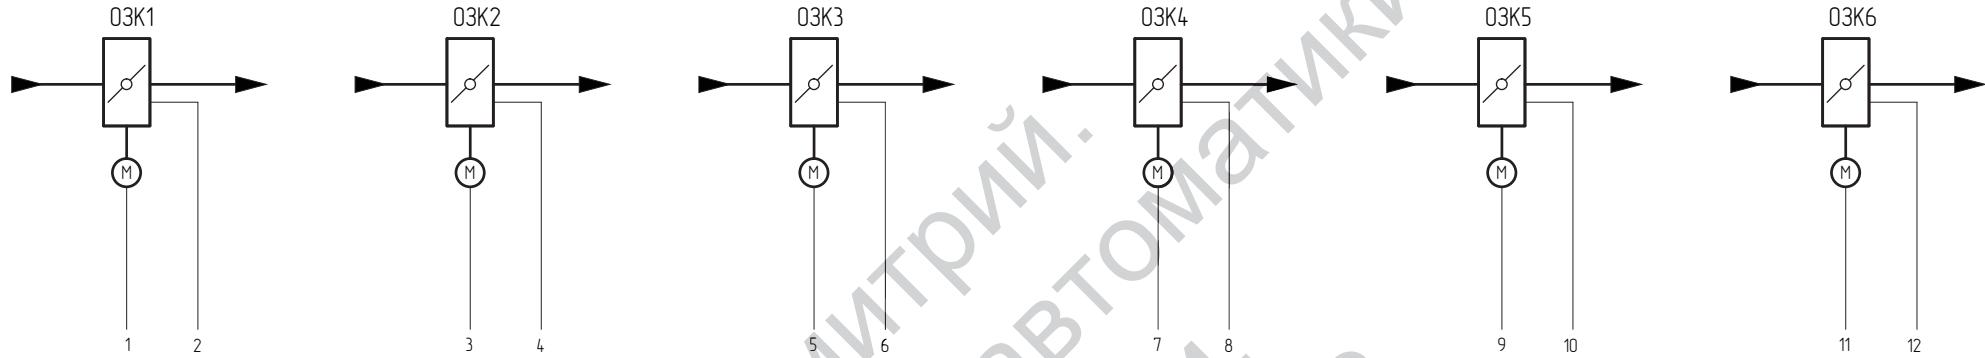

Шкаф ЩУ 03К	Согласование											
	По месту		1		2		3		4		5	
Инд. № подл.	Подстанция и блоки	Вход. №бл.										
Силовая часть												
AI			●									
AO					●							
DI				●								
DO		●				●						

1. При возникновении пожара в щите 03К поступает сигнал от охранно-пожарной сигнализации. (см. раздел "АПС")

Заказчик X5RETAIL GROUP 05-0915-АОВ				
Объект: универмаг "Перекресток" по адресу: Московская обл., г. Мытищи, ул. Рождественская, д. 11				
Изм.	Колич.	Лист	№ док.	Подпись
Разработал	Кожух			09.15
Проверил				
Нач. отдела				
Н. контр.				
ГИП				

Автоматизация отопления, вентиляции и кондиционирования

Стадия Лист Листов


P 5 1

Схема функциональная автоматизации огнезадерживающих клапанов

ООО "Геосистема"

Наименование параметра и место отбора импульса	ВРУ	Приточно-вытяжная установка П1/В1								Щит дисплейеризации ШД-1
		Вход питания	Температура наружного воздуха	Температура теплоносителя	Температура приточного воздуха	Датчик-реле перепада давления на фильтре притока	Датчик-реле перепада давления на приточном вентиляторе	Датчик-реле перепада давления на фильтре вытяжки	Датчик-реле перепада давления на вытяжном вентиляторе	
Наименование	-	Датчик температуры	Датчик температуры	Датчик температуры	-	-	-	-	-	Термостат
Позиция	-	TE1-1	TE1-2	TE1-3	PDS1-1	PDS1-2	PDS1-3	PDS1-4	TS1-1	-

см. раздел ЭМ

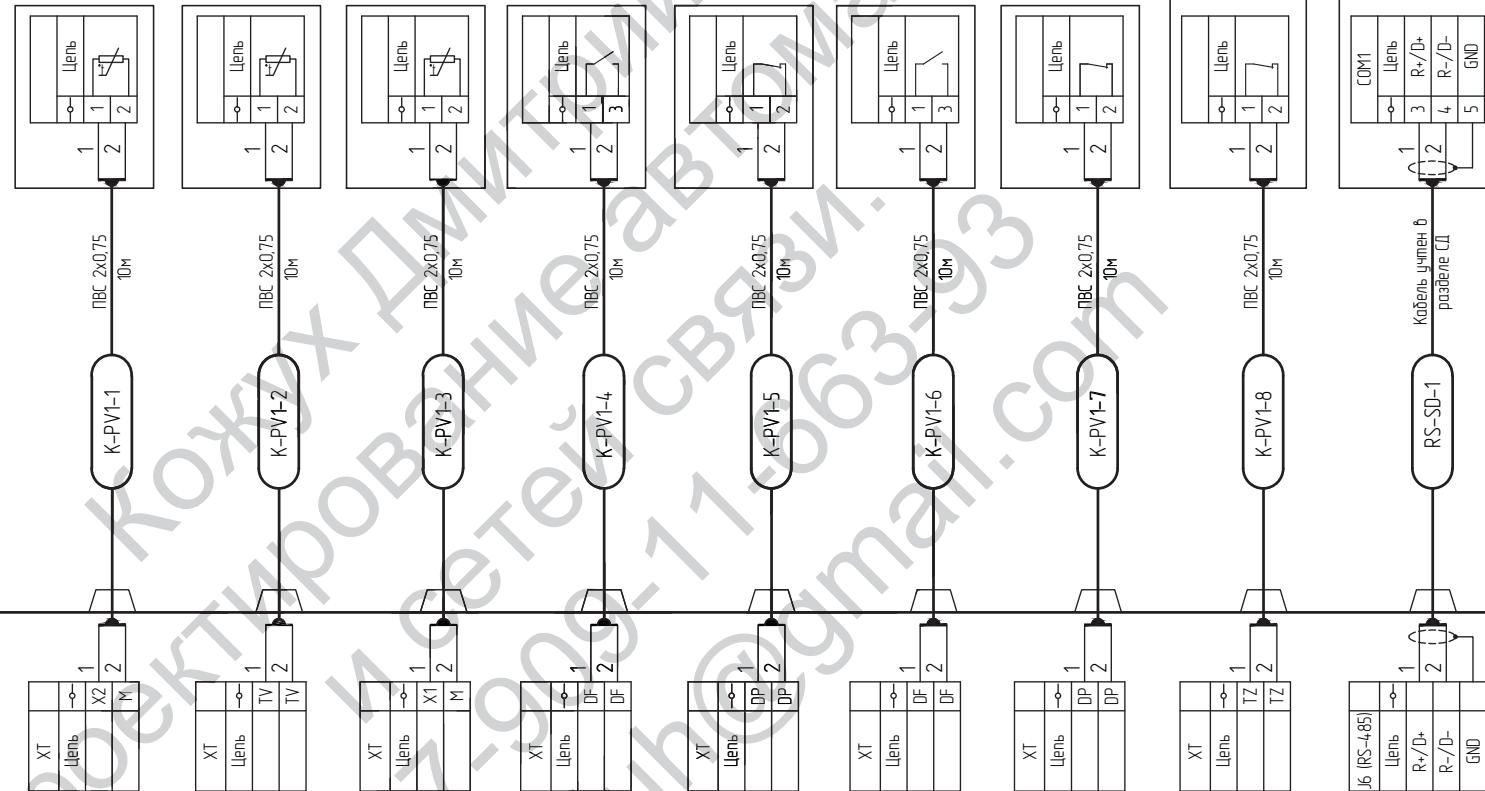

Инв. № подл.	Подпись в блоке	Взам. № подл.

ЩУ П1/В1








Заказчик X5RETAIL GROUP 05-0915-AOB			
Объект: универмаг "Перекресток" по адресу: Московская обл., г. Мытищи, ул. Рождественская, д. 11			
Изм.	Колич.	Лист	№ док.
Разработал	Кожух	Подпись	Дата
Проверил			09.15
Нач. отдела			
Н. контр.			
ГИП			

Автоматизация отопления, вентиляции и кондиционирования




Схема электрическая подключения внешних проводок щита ЩУ П1/В1

000 "Геосистема"

Наименование параметра и место отбора импульса	Приточно-вытяжная установка П1/В1						Система автоматической пожарной сигнализации	-
	Управление питанием (вкл./откл.)	Управление питанием (вкл./откл.)	Управление питанием (вкл./откл.)	Регулирование	Управление	Управление		
Наименование	Приточный вентилятор	Вытяжной вентилятор	Насос теплоносителя	Привод регулирующего клапана теплоносителя	Приход дымоудушной заслонки при烟火	Приход дымоудушной заслонки вытяжки	Сигнал отключения при пожаре	Дистанционный пуск установки
Позиция	M1-4	M1-4	M1-2	M1-3	M1-1	M1-6	-	SB PV1

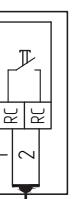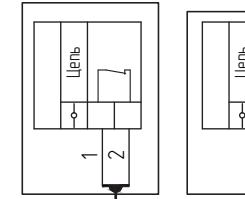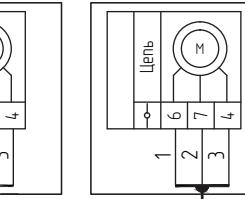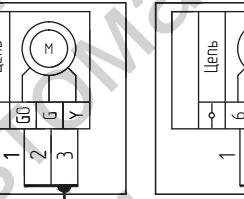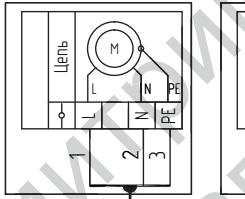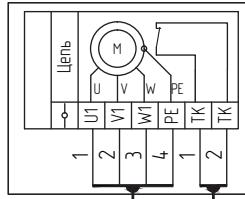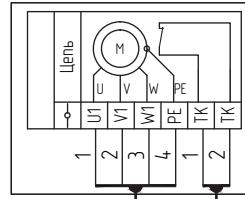

ЩУ П1/В1

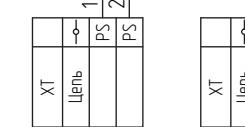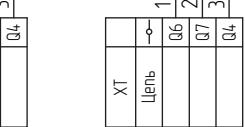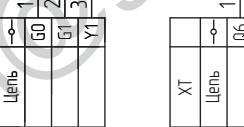

Изм. № подл.	Подпись в бланке	Взам. № подл.

Изм.	№ уч.	Лист	№ док.	Подпись	Дата


05-0915-АОВ

6.2

Формат А3

Наименование параметра и место отбора импульса	ВРУ	Приточно-вытяжная установка П2/В2								Щит дисплейеризации ШД-1
		Вход питания	Температура наружного воздуха	Температура теплоносителя	Температура приточного воздуха	Датчик-реле перепада давления на фильтре притока	Датчик-реле перепада давления на приточном вентиляторе	Датчик-реле перепада давления на фильтре вытяжки	Датчик-реле перепада давления на вытяжном вентиляторе	
Наименование	-	Датчик температуры	Датчик температуры	Датчик температуры	-	-	-	-	Термостат	-
Позиция	-	TE2-1	TE2-2	TE2-3	PDS2-1	PDS2-2	PDS2-3	PDS2-4	TS2-1	-


см. раздел ЭМ

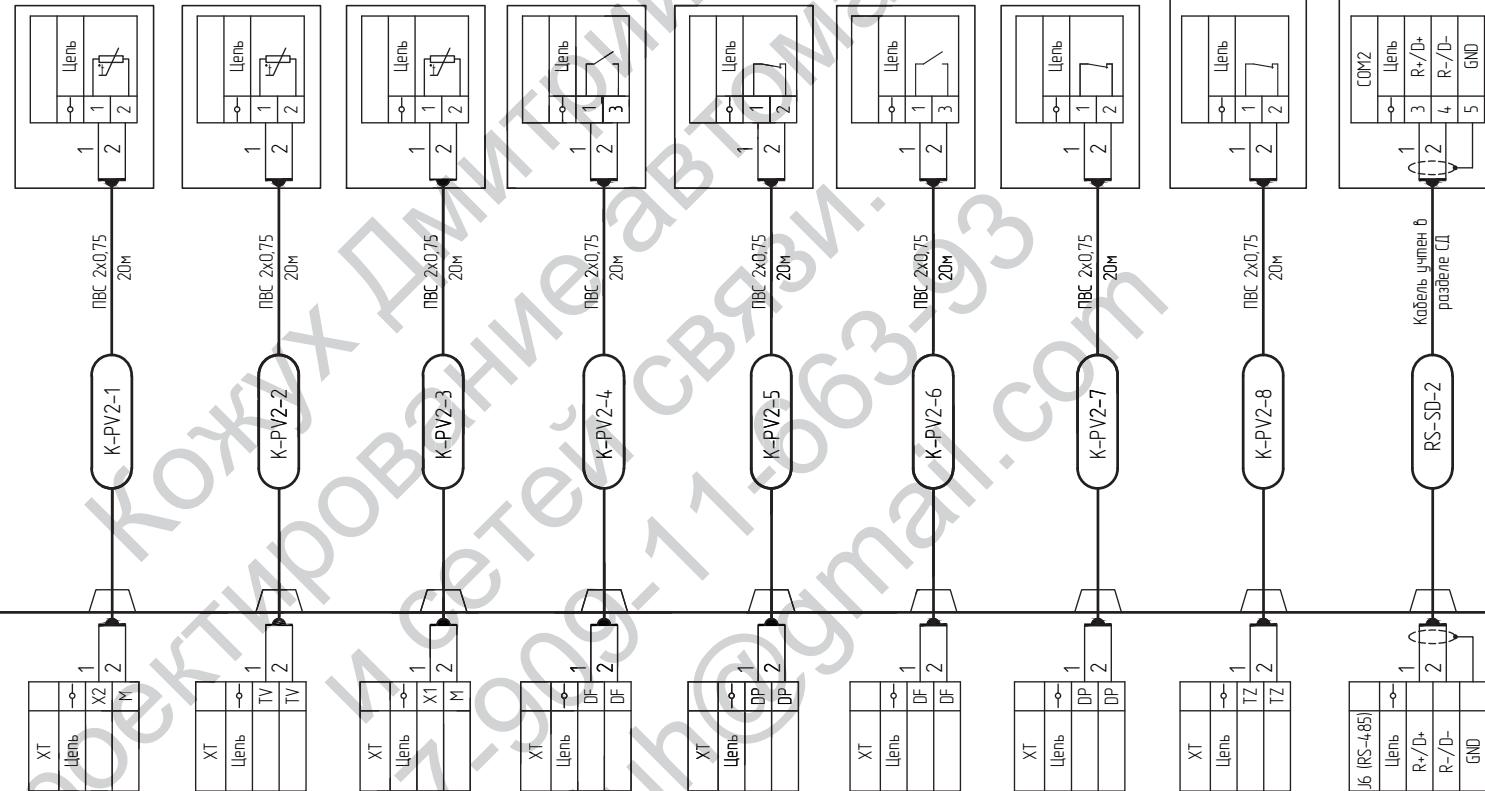

Инв. № подл.	Подпись и дата	Взам. №, д.

Заказчик X5RETAIL GROUP 05-0915-A0B			
Объект: универмаг "Перекресток" по адресу: Московская обл., г. Мытищи, ул. Рождественская, д. 11			
Изм. Колич.	Лист №	Подпись	Дата
Разработал	Кожух		09.15
Проверил			
Нач. отдела			
Н. контр.			
ГИП			
Автоматизация отопления, вентиляции и кондиционирования			
Схема электрическая подключения внешних проводок щита ЩУ П2/В2			
ООО "Геосистема"			

Наименование параметра и место отбора импульса	Приточно-вытяжная установка П2/В2						Система автоматической пожарной сигнализации	-
	Управление питанием (вкл./откл.)	Управление питанием (вкл./откл.)	Управление питанием (вкл./откл.)	Регулирование	Управление	Управление		
Наименование	Приточный вентилятор	Вытяжной вентилятор	Насос теплоносителя	Привод регулирующего клапана теплоносителя	Привод заслонки притока	Привод заслонки вытяжки	Сигнал отключения при пожаре	Дистанционный пуск установки
Позиция	M2-4	M2-4	M2-2	M2-3	M2-1	M2-6	-	SB PV2

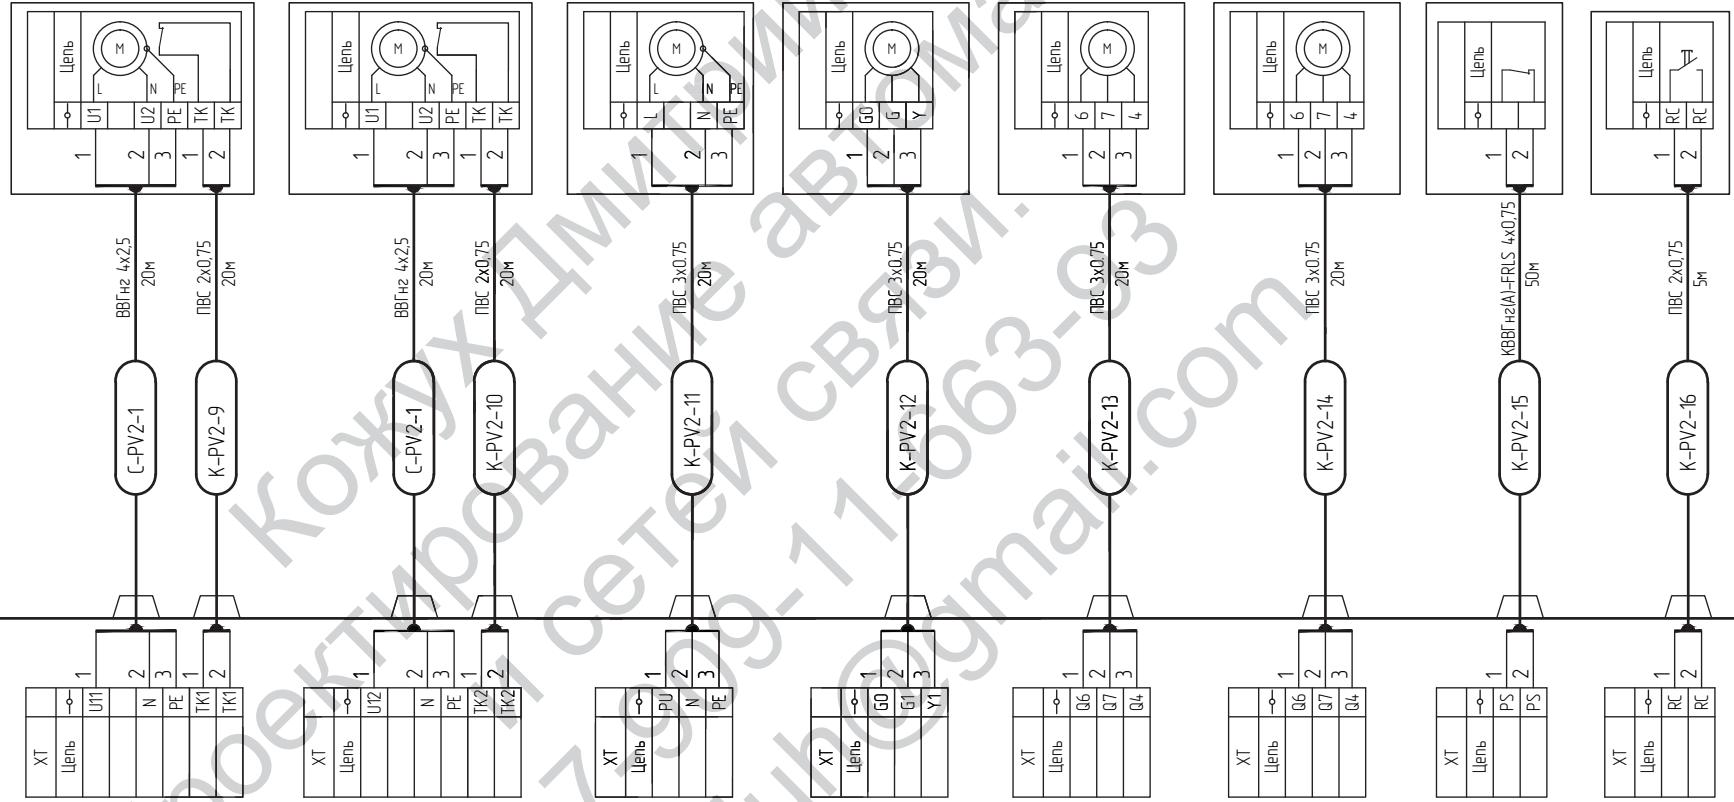

Избр. № подл.	Подпись в бланке	Взам. № подл.

Изм.	№ уч.	Лист	№ док.	Подпись	Дата


05-0915-АОВ

Лист  
7.2

Формат А3

Наименование параметра и место отбора импульса	ВРУ	Приточная установка ПЗ		Система автоматической пожарной сигнализации	Щит диспетчеризации ШД-1	-
	Вход питания	Управление питанием (вкл./откл.)	Датчик-реле перепада давления на приточном вентиляторе	Сигнал отключения при пожаре	Сигнал состояния работы вентиляционной установки ПЗ	Дистанционный пуск установки
Наименование	-	Приточный вентилятор	-	-	-	Кнопочный пост
Позиция	-	ПЗ	POS3-1	-	-	SB_PZ

см. раздел ЭМ

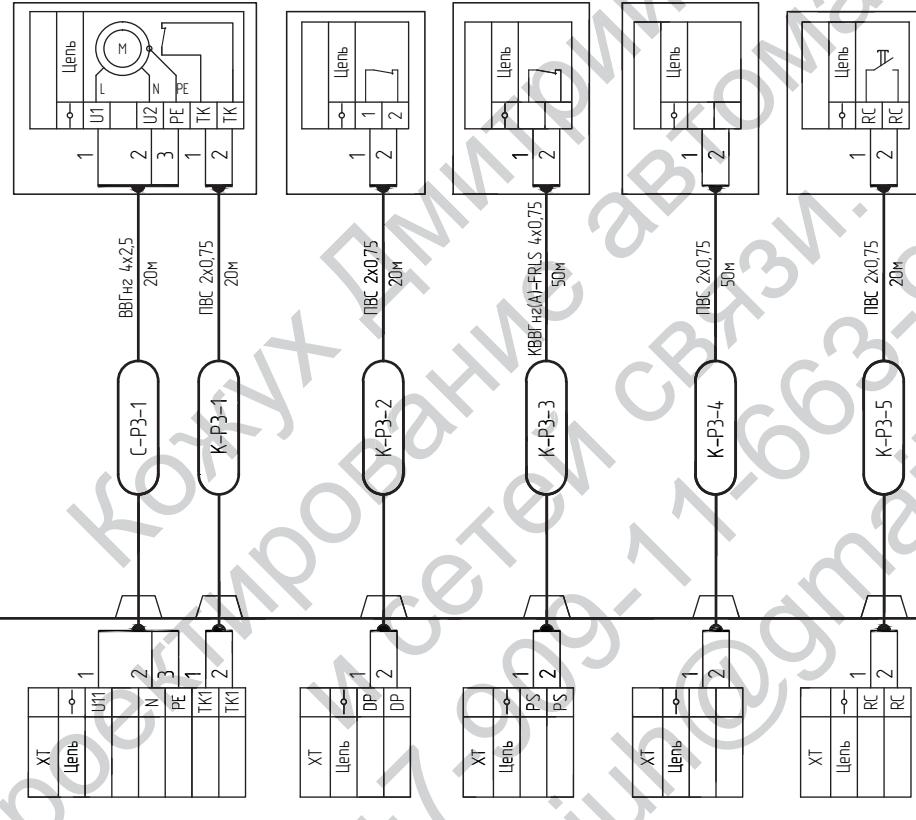





Инф. № подл.	Подпись с датой	Взам. № подл.

ЩУ ПЗ

Заказчик X5RETAIL GROUP 05-0915-AOB				
Объект: универмаг "Перекресток" по адресу: Московская обл., г. Мытищи, ул. Рождественская, д. 11				
Изм.	Колич.	Лист	№ док.	Подпись
Разработал	Кожух			09.15
Проверил				
Нач. отдела				
Н. контр.				
ГИП				
Автоматизация отопления, вентиляции и кондиционирования				
Схема электрическая подключения внешних проводок щита ЩУ ПЗ				
ООО "Геосистема"				
Стадия	Лист	Листов		
P	8	1		


Наименование параметра и место отбора импульса	ВРУ	Приточная установка ВЗ		Система автоматической пожарной сигнализации	Щит диспетчеризации ШД-1	-
	Вход питания	Управление питанием (вкл./откл.)	Датчик-реле перепада давления на приточном вентиляторе	Сигнал отключения при пожаре	Сигнал состояния работы вентиляционной установки ВЗ	Дистанционный пуск установки
Наименование	-	Приточный вентилятор	-	-	-	Кнопочный пост
Позиция	-	ВЗ	POS3-1	-	-	SB ВЗ

см. раздел ЭМ

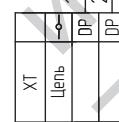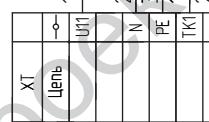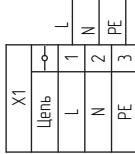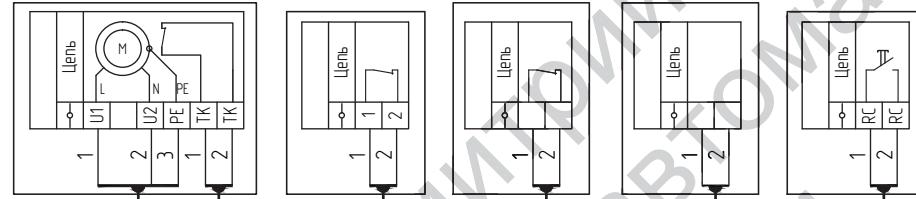

Инф. № подл.	Подпись с датой	Взам. № подл.


ЩУ ВЗ

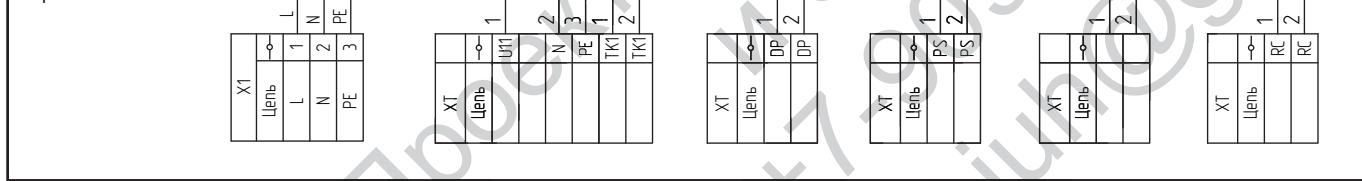

Заказчик X5RETAIL GROUP				05-0915-A0B		
Объект: универмаг "Перекресток" по адресу: Московская обл., г. Мытищи, ул. Рождественская, д. 11						
Изм.	Колич.	Лист	№ блок.	Подпись	Дата	
Разработал	Кожух				09.15	
Проверил						
Нач. отдела						
Н. контр.						
ГИП						
Автоматизация отопления, вентиляции и кондиционирования				Стадия	Лист	Листов
				P	9	1
Схема электрическая подключения внешних проводок щита ЩУ ВЗ				ООО "Геосистема"		


Наименование параметра и место отбора импульса	ВРУ	Приточная установка В4		Система автоматической пожарной сигнализации	Щит диспетчеризации ШД-1	-
	Вход питания	Управление питанием (вкл./откл.)	Датчик-реле перепада давления на приточном вентиляторе	Сигнал отключения при пожаре	Сигнал состояния работы вентиляционной установки В4	Дистанционный пуск установки
Наименование	-	Приточный вентилятор	-	-	-	Кнопочный пост
Позиция	-	В4	PDS4-1	-	-	SB В4

см. раздел ЭМ

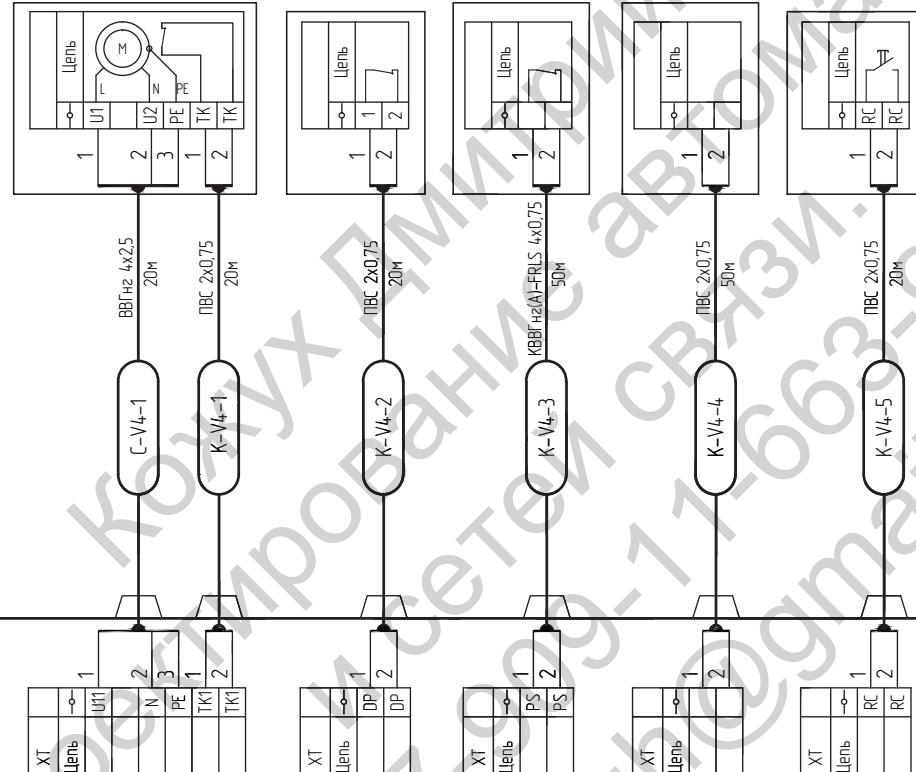

Инф. № подл.	Подпись с датой	Взам. № подл.

ЩУ В4

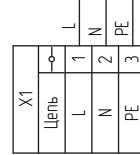

Заказчик X5RETAIL GROUP 05-0915-A0B				
Объект: универмаг "Перекресток" по адресу: Московская обл., г. Мытищи, ул. Рождественская, д. 11				
Изм.	Колич.	Лист	№ док.	Подпись
Разработал	Кожух			09.15
Проверил				
Нач. отдела				
Н. контр.				
ГИП				


Автоматизация отопления, вентиляции и кондиционирования

Схема электрическая подключения внешних проводок щита ЩУ В4

000 "Геосистема"

Наименование параметра и место отбора импульса	ВРУ	Приточная установка В5		Система автоматической пожарной сигнализации	Система диспетчеризации	-
	Вход питания	Управление питанием (вкл./откл.)	Датчик-реле перепада давления на приточном вентиляторе	Сигнал отключения при пожаре	Сигнал состояния работы вентиляционной установки В5	Дистанционный пуск установки
Наименование	-	Приточный вентилятор	-	-	-	Кнопочный пост
Позиция	-	В5	POS3-1	-	-	SB V5

см. раздел ЭМ

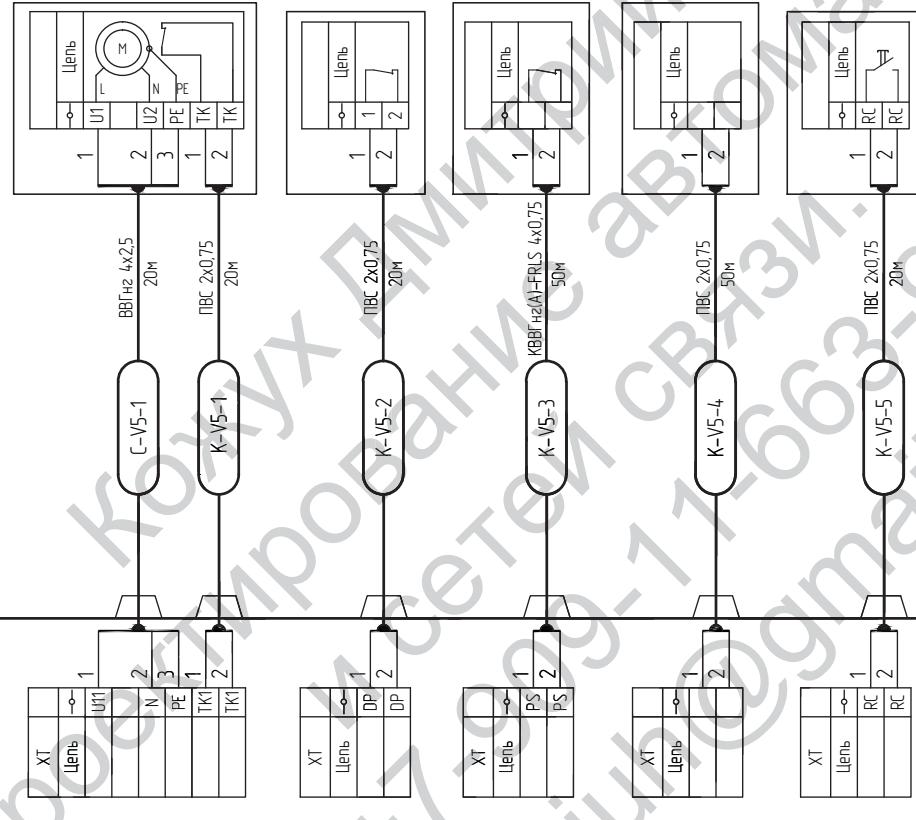

Согласовано

ЩУ В5

Инф. № подл.	Подпись и фамилия	Взам. подл. №


Заказчик X5RETAIL GROUP 05-0915-AOB

Объект: универмаг "Перекресток" по адресу: Московская обл.,  
г. Мытищи, ул. Рождественская, д. 11

Изм.	Колич.	Лист	№ док.	Подпись	Дата	Стадия	Лист	Листов
Разработал	Кожух				09.15	Автоматизация отопления, вентиляции и кондиционирования	P	11
Проверил								
Нач. отдела								
Н. контр.								
ГИП						Схема электрическая подключения внешних проводок щита ЩУ В5	000 "Геосистема"	

Наименование параметра и место отбора импульса	ВРУ	Тепловая завеса У1		-	Щит диспетчеризации ЩД-1
	Вход питания	Управление питанием (вкл./откл.)	Управление питанием (вкл./откл.)	Дистанционный пуск установки	Сигнал состояния работы установки У1
Наименование	-	Приточный вентилятор	Насос теплоносителя	Кнопочный пост	-
Позиция	-	У1	У1	SB У1	-


см. раздел ЭМ

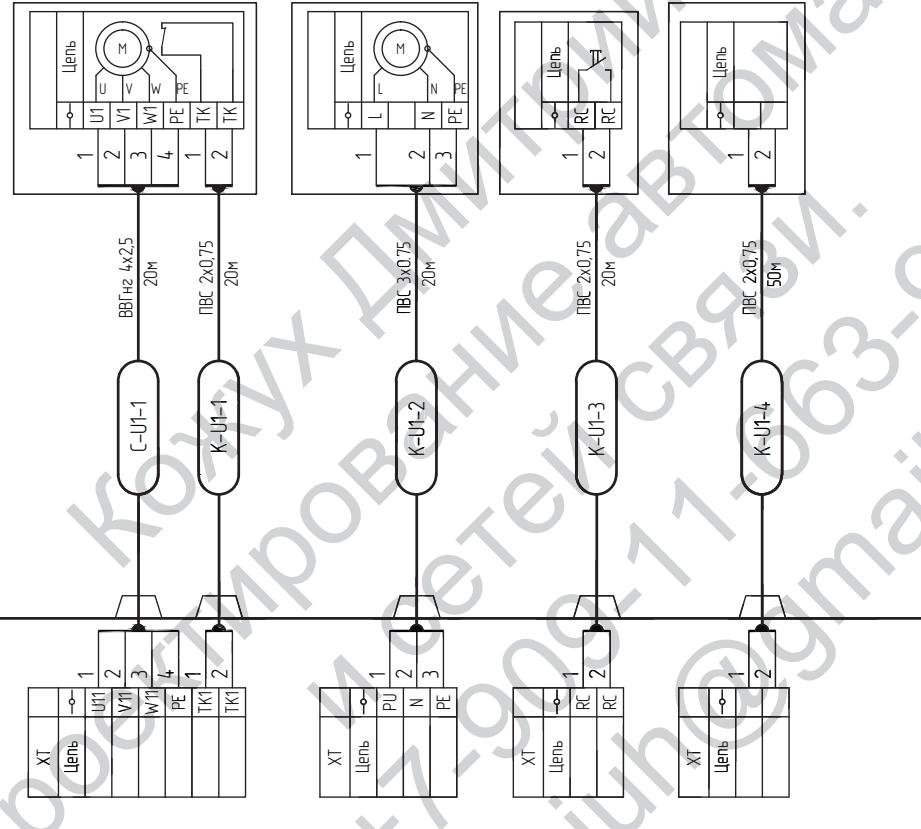

Согласовано


Инф. Н подл.	Подпись в бланке	Взам. н. подл.


ЩУ У1

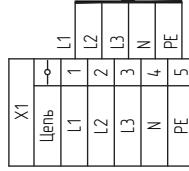

Заказчик X5RETAIL GROUP				05-0915-A0B			
Объект: универмаг "Перекресток" по адресу: Московская обл., г. Мытищи, ул. Рождественская, д. 11							
Изм.	Колич.	Лист	№ док.	Подпись	Дата		
Разработал	Кожух				09.15		
Проверил							
Нач. отдела							
Н. контр.							
ГИП							
Автоматизация отопления, вентиляции и кондиционирования					Стадия	Лист	Листов
					P	12	1
Схема электрическая подключения внешних проводок щита щу У1					ООО "Геосистема"		

Наименование параметра и место отбора импульса	ВРУ	Тепловая завеса У2		-	Щит диспетчеризации ЩД-1
	Вход питания	Управление питанием (вкл./откл.)	Управление питанием (вкл./откл.)	Дистанционный пуск установки	Сигнал состояния работы установки У2
Наименование	-	Приточный вентилятор	Насос теплоносителя	Кнопочный пост	-
Позиция	-	У2	У2	SB У2	-

см. раздел ЭМ

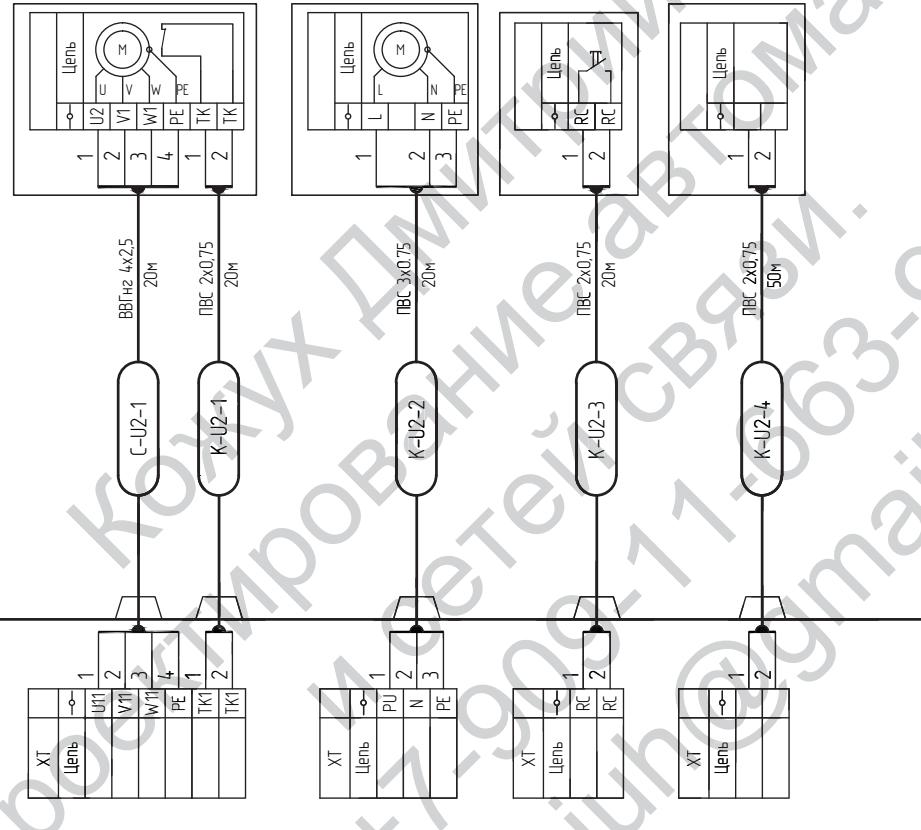

Согласовано



ЩУ У2

Инв. № подл.	Подпись в блоке	Взам. № подл.

Заказчик X5RETAIL GROUP	05-0915-A0B
Объект: универмаг "Перекресток" по адресу: Московская обл., г. Мытищи, ул. Рождественская, д. 11	
Изм. Колич.	Лист № <sup>р</sup> док.
Разработал	Кожух
Проверил	
Нач. отдела	
Н. контр.	
ГИП	
Автоматизация отопления, вентиляции и кондиционирования	
Схема электрическая подключения внешних проводок щита щу У1	
Стадия	Лист
P	13
Листов	1
ООО "Геосистема"	

Наименование параметра и место отбора импульса	ВРУ	Тепловая завеса УЗ		-	Щит диспетчеризации ЩД-1
	Вход питания	Управление питанием (вкл./откл.)	Управление питанием (вкл./откл.)	Дистанционный пуск установки	Сигнал состояния работы установки УЗ
Наименование	-	Приточный вентилятор	Насос теплоносителя	Кнопочный пост	-
Позиция	-	УЗ	УЗ	SB УЗ	-

см. раздел ЭМ

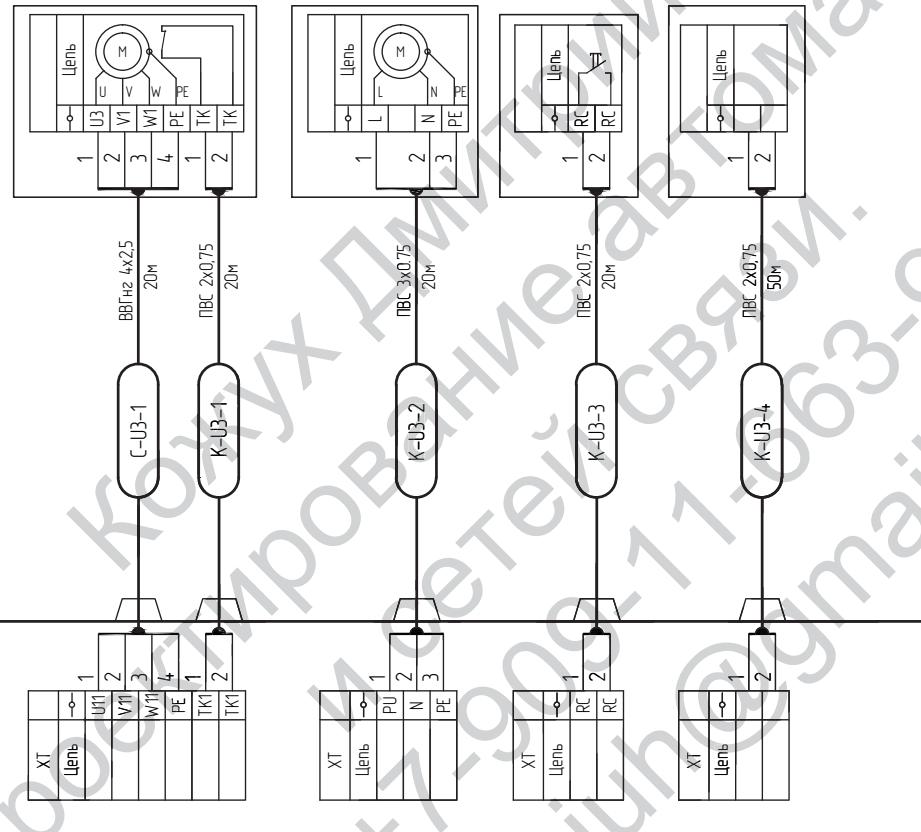

Инв. № подл.	Подпись с датой	Взам. № подл.

Согласовано

ЩУ УЗ

Заказчик X5RETAIL GROUP	05-0915-A0B
Объект: универмаг "Перекресток" по адресу: Московская обл., г. Мытищи, ул. Рождественская, д. 11	
Изм. Колич.	Лист № док.
Разработал	Проверил
Проверил	Нач. отдела
Н. контр.	
ГИП	


Автоматизация отопления, вентиляции и кондиционирования

Схема электрическая подключения внешних проводов щита ЩУ УЗ

000 "Геосистема"


Наименование параметра и место отбора импульса	ВРУ	Теплобоя задела У4		-	Щит диспетчеризации ШД-1
	Вход питания	Управление питанием (вкл./откл.)	Управление питанием (вкл./откл.)	Дистанционный пуск установки	Сигнал состояния работы установки У4
Наименование	-	Приточный вентилятор	Электрический нагреватель	Кнопочный пост	-
Позиция	-	У4	У4	SB U4	-

см. раздел ЭМ

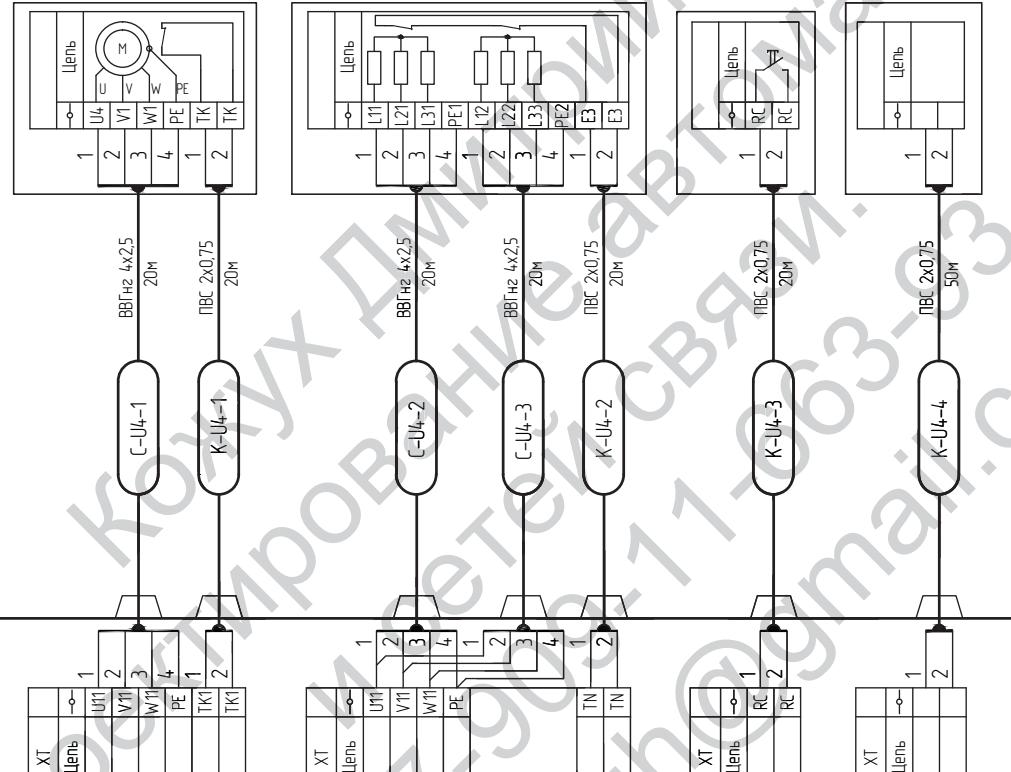

Наименование параметра и место отбора импульса	ВРУ	Теплобоя замеса У5		-	Щит диспетчеризации ШД-1
	Вход питания	Управление питанием (вкл./откл.)	Управление питанием (вкл./откл.)	Дистанционный пуск установки	Сигнал состояния работы установки У5
Наименование	-	Приточный вентилятор	Электрический нагреватель	Кнопочный пост	-
Позиция	-	У5	У5	SB U5	-

см. раздел ЭМ

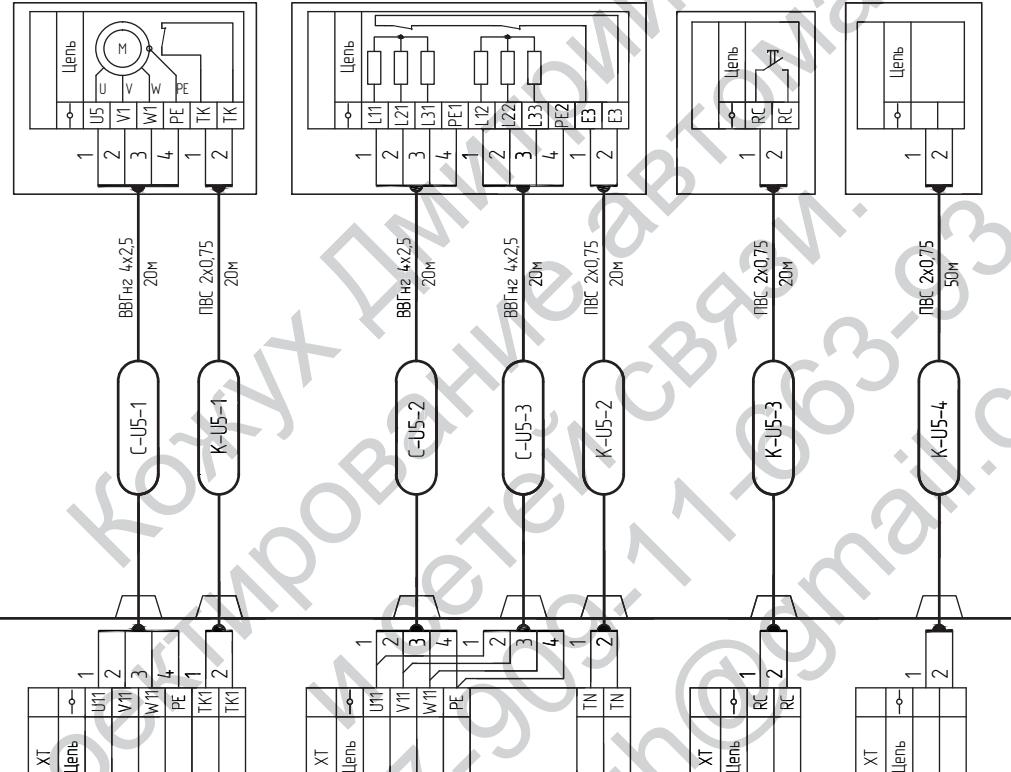

Согласовано

\_\_\_\_\_

\_\_\_\_\_

ЩУ У5

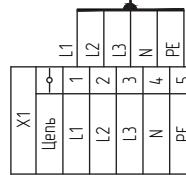


Заказчик X5RETAIL GROUP 05-0915-A0B				
Объект: универмаг "Перекресток" по адресу: Московская обл., г. Мытищи, ул. Рождественская, д. 11				
Изм.	Колич.	Лист	№ док.	Подпись
Разработал	Кожух			09.15
Проверил				
Нач. отдела				
Н. контр.				
ГИП				
Автоматизация отопления, вентиляции и кондиционирования				
Схема электрическая подключения внешних проводок щита ЩУ У5				
ООО "Геосистема"				
Стадия	Лист	Листов		
P	16	1		

Наименование параметра и место отбора импульса	ВРУ	Огнезадерживающий клапан №1	Огнезадерживающий клапан №2	Огнезадерживающий клапан №3	Огнезадерживающий клапан №4
	Вход питания	Управление, состояние	Управление, состояние	Управление, состояние	Управление, состояние
Наименование	-	Привод	Привод	Привод	Привод
Позиция	-	ОЗК-1	ОЗК-2	ОЗК-3	ОЗК-4

см. раздел ЭМ

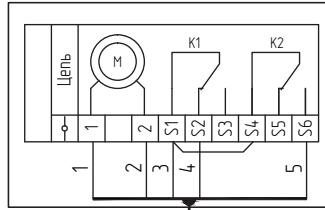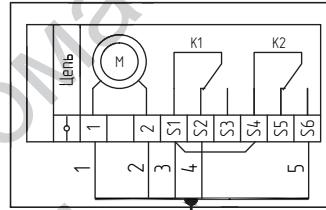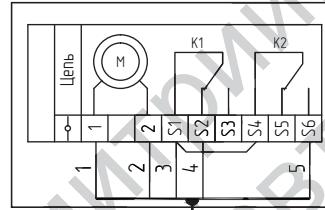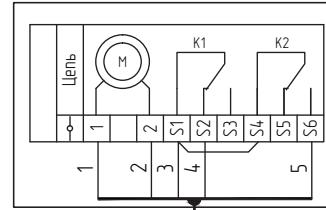




ЩУ ОЗК

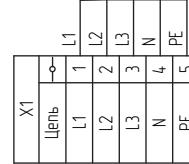

Инв. № подл.	Подпись в документ	Взам. № подл.

Заказчик X5RETAIL GROUP 05-0915-AOB				
Объект: универмаг "Перекресток" по адресу: Московская обл., г. Мытищи, ул. Рождественская, д. 11				
Изм.	Колич.	Лист №	Подпись	Дата
Разработал	Кожух			09.15
Проверил				
Нач. отдела				
Н. контр.				
ГИП				
Автоматизация отопления, вентиляции и кондиционирования				
Схема электрическая подключения внешних проводок щита ЩУ ОЗК				
ООО "Геосистема"				

Наименование параметра и место отбора импульса	Огнезадерживающий клапан №5	Огнезадерживающий клапан №6	Система автоматической пожарной сигнализации
	Управление, состояние	Управление, состояние	Сигнал отключения при пожаре
Наименование	Прибор	Прибор	-
Позиция	0ЗК-5	0ЗК-6	-

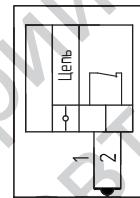
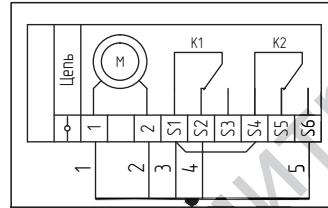
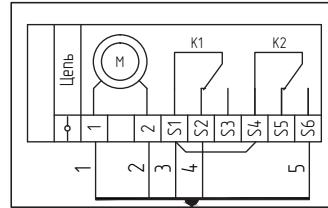


KBBF 1x(A)-FRLS 7x0.75  
25м

KBBF 1x(A)-FRLS 7x0.75  
25м

KBBF 1x(A)-FRLS 4x0.75  
20м

ЩУ 0ЗК

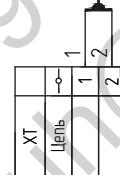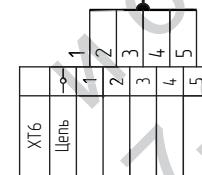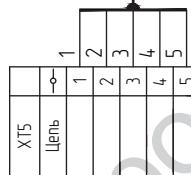

Изм.	№ уч.	Лист	№ док.	Подпись	Дата

05-0915-АОВ

Лист

17.2


Формат А3

Экспликация помещений 1 этажа

Экспликация помещений подиума

Номер помещения	Наименование	Площадь, м <sup>2</sup>	Кол.* помещений	Номер помещения	Наименование	Площадь, м <sup>2</sup>	Кол.* помещений
1	Тандир	216	18	Лестничная клетка		12,7	
2	Электрощитовая, помещение ЦПУ	17,2	19	Коридор		21,6	
3	Зал торжеств.	681,5	20	Ходильщик		49,4	
3а	Зал торжеств (продолжение)	95,4	21	Коридор		50,85	
4	Тандир	10,6	22	Помещение подготовки обоями		3,9	
5	Концертная засмотря	2,1	23	Помещение обработки и хранения упаковочных материалов		13	
6	Лестничная клетка	13,5	24	Пальчикник		3,6	
7	Коридор	44,3	25	Тандир		4,0	
8	Помещение подготовки кулинарных полуфабрикатов	18,2	26	Лестничная клетка		12,7	
9	Помещение подготовки мяса к продаже	13,3	27	Помещение подготовки мясной и молочной продукции		6,2	
10	Помещение подготовки рыбы к продаже	10,9	28	Глубокая касса		6,7	
11	Подиумчик	3,6	29	Помещение менеджера зала		6,3	
12	Коридор	12,3	30	Помещение билайнекоторой		7,6	
13	Лестничная клетка	13,7	31	Пост службы безопасности		2,9	
14	Кабинет менеджера склада	5,2	32	МЕП		1,6	
15	Помещение обработки пельменей	2,0	33	Помещение хранения сан. одеялок и дез. средств		25	
16	Делариер	48,8	34	Гардероб мужской		4,5	
17	Коридор	13,8	35	Душевая мужская		1,7	
		Итого	1030,0		36	Душевая женская	
				37	Душевая женская		1,7
				38	Санузел женский		3,6
				39	Гардероб женский		9,2
				40	Консультативный пункт		6,8
				40а	Консультативный пункт (продолжение)		6,8
				41	Кабинет директора		4,5
				42	Сервисная		6,0
				43	Помещение сервиса билайнекоторой		4,8
				44	Склад однодневки		6,7
				45	Помещение бензокары		40,9
					Итого		295,75
					Всего помещений 1 этажа и подиума		1325,75

План 1 этажа

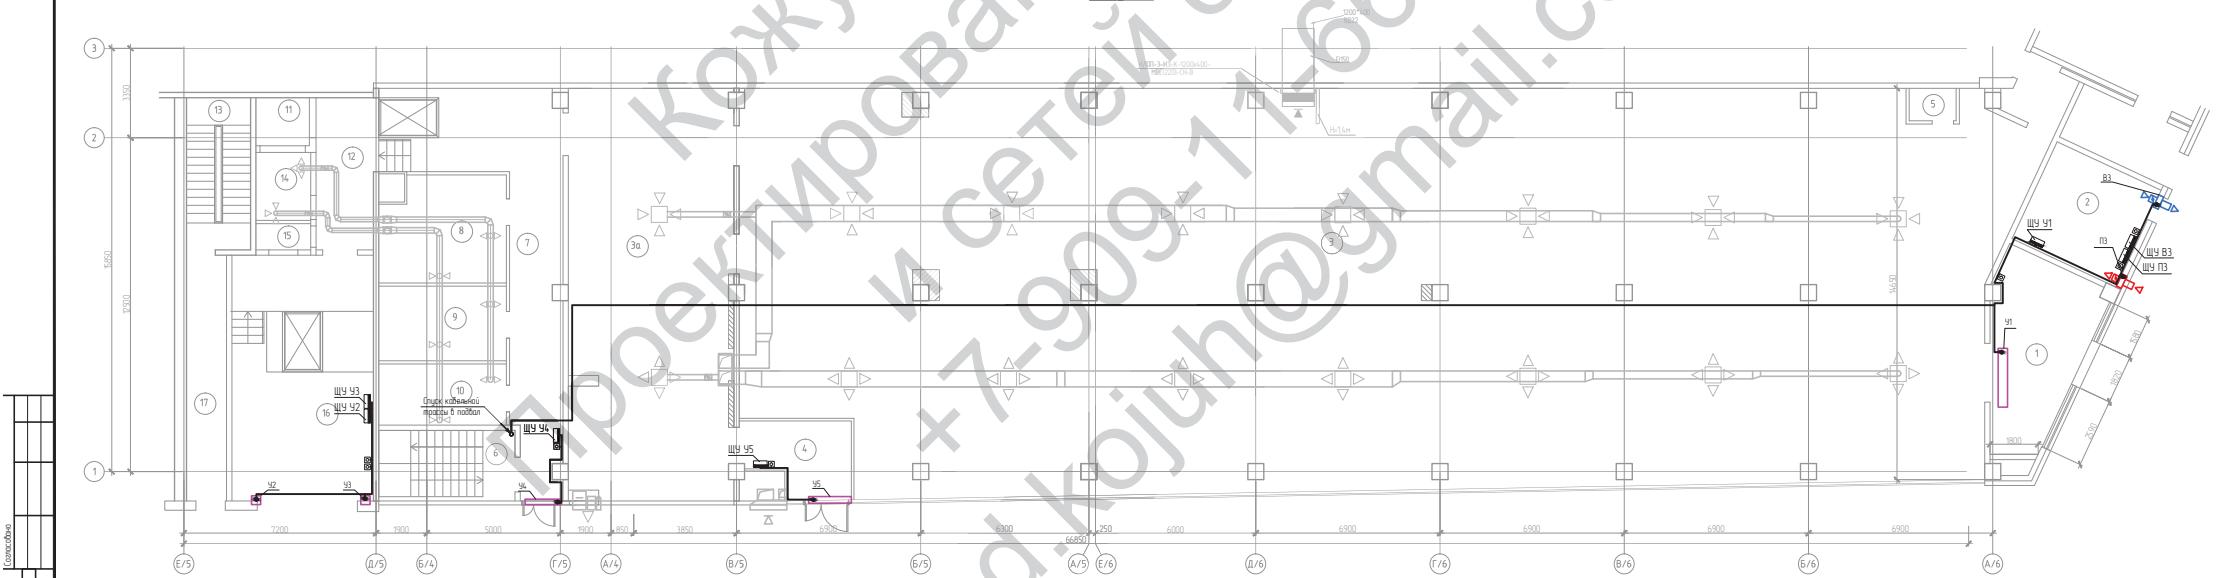

## Числовые обозначения

■	Шкаф с электроприводом/бокс утюговки
●	Место установки пневматического обогревателя
—	Кабельный прокс
☒	Клоничный куп
→	Место пайки кабельных прокс
↙	Место спуска кабельных прокс

## Примечания

- 1 Место расположения обогревателя и прокладки кабельных трасс уточнить в процессе проведения строительно-монтажных работ.  
2 Прокладку кабелей осуществлять в защищенной ПВХ трубе по потолку и стекам.

Заказчик XSRETAIL GROUP 05-0915-AOB

Изм	Колич.	Лист	Файл	Послес.	Допол.
					07.15
Разработчик	Кохина				
Проверил					
Нач. отпела					
Н. конспр.					
ГИП					

Автоматизация отопления, вентиляции и кондиционирования

Справочник / Лист / Листобр

План расположения обогревателя и прокладки кабельных трасс

000 Техсистема

Позиция	Наименование и техническая характеристика	Тип, марка, обозначение документа, опросного листа	Код оборудования, изделия, материала	Завод-изготовитель	Единица измерения	Количества	Масса единицы, кг	Примечания
1	2	3	4	5	6	7	8	9
<b><u>1.Оборудование</u></b>								
1	<b>Комплект автоматики для системы П1/В1:</b>							
1.1	Блок управления ACW с контроллером Carel (ЩУ П1/В1)		ACW-CR2-3R3R-T1	NED	шт	1		Учтено в спецификации раздела ОВ
1.2	Датчик температуры канальный		STK-1	NED	шт	2		Учтено в спецификации раздела ОВ
1.3	Датчик температуры воды погружной		VSP-3	NED	шт	1		Учтено в спецификации раздела ОВ
1.4	Термостат		AZT-0,6	NED	шт	1		Учтено в спецификации раздела ОВ
1.5	Датчик перепада давления 500Па		DPD-5	NED	шт	4		Учтено в спецификации раздела ОВ
1.6	Привод воздушной заслонки		GMA 1211E	NED	шт	1		Учтено в спецификации раздела ОВ
1.7	Привод воздушной заслонки		GDB 1311E	NED	шт	2		Учтено в спецификации раздела ОВ
1.8	Смесительный узел (насос теплоносителя, регулирующий клапан)		SMEX	NED	шт	1		Учтено в спецификации раздела ОВ
1.9	Частотный преобразователь 3кВт, 3-380В		FC-051P3KO	NED (Danfoss)	шт	4		Учтено в спецификации раздела ОВ
1.10	Панель управления		LCP	NED (Danfoss)	шт	4		Учтено в спецификации раздела ОВ
1.11	Комплект NEMA		NEMA1-M3	NED (Danfoss)	шт	4		Учтено в спецификации раздела ОВ
1.12	Кнопочный пост		ПКУ 213		шт	1		
2	<b>Комплект автоматики для системы П2/В2:</b>							
2.1	Блок управления ACW с контроллером Carel (ЩУ П2/В2)		ACW-CR3-3R3R-T1	NED	шт	1		Учтено в спецификации раздела ОВ
2.2	Датчик температуры канальный		STK-1	NED	шт	2		Учтено в спецификации раздела ОВ
2.3	Датчик температуры воды погружной		VSP-3	NED	шт	1		Учтено в спецификации раздела ОВ
2.4	Термостат		AZT-0,6	NED	шт	1		Учтено в спецификации раздела ОВ
2.5	Датчик перепада давления 500Па		DPD-5	NED	шт	4		Учтено в спецификации раздела ОВ
2.6	Привод воздушной заслонки		GMA 1211E	NED	шт	1		Учтено в спецификации раздела ОВ

					Заказчик X5RETAIL GROUP	05-0915-АОВ.С		
					Объект: универмаг "Перекресток" по адресу: Московская обл., г. Мытищи, ул. Рождественская, д. 11			
Изм.	Колич.	Лист	№ док.	Подпись	Дата			
Разработал	Кожух		09.15	Автоматизация отопления, вентиляции и кондиционирования		Страниця	Лист	Листов
Проверил						P	1	3
Нач. отдела				Спецификация оборудования, изделий и материалов				
Н. контр						ООО "Геосистема"		
ГИП								

Позиция	Наименование и техническая характеристика	Тип, марка, обозначение документа, опросного листа	Код оборудования, изделия, материала	Завод-изготовитель	Единица измерения	Количества	Масса единицы, кг	Примечания
1	2	3	4	5	6	7	8	9
2.7	Привод воздушной заслонки		GDB 1311E	NED	шт	2		Учтено в спецификации раздела ОВ
2.8	Смесительный узел (насос теплоносителя, регулирующий клапан)		SMEX	NED	шт	1		Учтено в спецификации раздела ОВ
2.9	Частотный преобразователь 1,5кВт, 1-220В		FC-051P1K5	NED (Danfoss)	шт	4		Учтено в спецификации раздела ОВ
2.10	Панель управления		LCP	NED (Danfoss)	шт	4		Учтено в спецификации раздела ОВ
2.11	Комплект NEMA		NEMA1-M2	NED (Danfoss)	шт	4		Учтено в спецификации раздела ОВ
2.12	Кнопочный пост		ПКУ 213		шт	1		
3	Комплект автоматики для системы П3:							
3.1	Щит управления (ЩУ П3)		ACV-V3	NED	шт	1		
3.2	Датчик перепада давления 500Па		DPD-5	NED	шт	1		
3.3	Кнопочный пост		ПКУ 213		шт	1		
4	Комплект автоматики для системы В3:							
4.1	Щит управления (ЩУ В3)		ACV-V3	NED	шт	1		
4.2	Датчик перепада давления 500Па		DPD-5	NED	шт	1		
4.3	Кнопочный пост		ПКУ 213		шт	1		
5	Комплект автоматики для системы В4:							
5.1	Щит управления (ЩУ В4)		ACV-V3	NED	шт	1		
5.2	Датчик перепада давления 500Па		DPD-5	NED	шт	1		
5.3	Кнопочный пост		ПКУ 213		шт	1		
6	Комплект автоматики для системы В5:							
6.1	Щит управления (ЩУ В5)		ACV-V3	NED	шт	1		
6.2	Датчик перепада давления 500Па		DPD-5	NED	шт	1		
6.3	Кнопочный пост		ПКУ 213		шт	1		
7	Комплект автоматики для воздушной завесы У1:							
7.1	Щит управления для завес с водяным обогревателем (ЩУ У1)		ACC-W	NED	шт	1		
7.3	Кнопочный пост		ПКУ 213		шт	1		
Инд. № подл.	Подпись и дата							
Взам. инд. №								

Изм.	Колич.	Лист	№ док.	Подпись Дата

05-0915-АОВ.С

Лист

2

Позиция	Наименование и техническая характеристика	Тип, марка, обозначение документа, опорного листа	Код оборудования, изделия, материала	Завод-изготовитель	Единица измерения	Количества	Масса единицы, кг	Примечания
1	2	3	4	5	6	7	8	9

8	Комплект автоматики для воздушной завесы Y2:							
8.1	Щит управления для завес с водяным обогревателем (ЩУ Y2)		ACC-W	NED	шт	1		
8.3	Кнопочный пост		ПКУ 213		шт	1		
7	Комплект автоматики для воздушной завесы Y3:							
9.1	Щит управления для завес с водяным обогревателем (ЩУ Y3)		ACC-W	NED	шт	1		
9.3	Кнопочный пост		ПКУ 213		шт	1		
10	Комплект автоматики для воздушной завесы Y4:							
10.1	Щит управления для завес с электрическим обогревателем (ЩУ Y4)		ACC-E	NED	шт	1		
10.3	Кнопочный пост		ПКУ 213		шт	1		
11	Комплект автоматики для воздушной завесы Y5:							
11.1	Щит управления для завес с электрическим обогревателем (ЩУ Y5)		ACC-E	NED	шт	1		
11.3	Кнопочный пост		ПКУ 213		шт	1		
12	Щит управления огнезадерживающими клапанами (ЩУ ОЗК)		ШУ-ОГК-08	ООО "САУ-СпецПрофи"	шт	1		
	<b>2. Кабельные изделия</b>							
	Кабель монтажный	ПВС 2x0,75		ОАО «НП «Подольсккабель»	м	900		
	Кабель монтажный	ПВС 3x0,75		ОАО «НП «Подольсккабель»	м	420		
	Кабель силовой	ВВГнг 4x2,5		ОАО «НП «Подольсккабель»	м	260		
	Кабель силовой огнестойкий не распространяющий горение	ВВГнг(A)-FRLS 5x2,5		ОАО «НП «Подольсккабель»	м	20		
	Кабель контрольный огнестойкий не распространяющий горение	КВВГнг(A)-FRLS 7x0,75		ОАО «НП «Подольсккабель»	м	110		
	Кабель контрольный огнестойкий не распространяющий горение	КВВГнг(A)-FRLS 7x0,75		ОАО «НП «Подольсккабель»	м	300		
	<b>3. Монтажные изделия и материалы</b>							
	Труба гофрированная ПВХ d=25 мм				м	1500		
	Держатель трубы гофрированной ПВХ 20мм ПВХ				м	1200		
	Дюбель-гвоздь 6x40мм				шт.	1200		

Изм.	Колич.	Лист	№ док.	Подпись	Дата

Изм. Колич. Лист № док. Подпись Дата

05-0915-АОВ.С

Лист

3

Копиробот

Формат А3