Комплексный капитальный ремонт Мончегорского городского суда и Североморского районного суда.

РАБОЧАЯ ДОКУМЕНТАЦИЯ

Силовое электрооборудование и электроосвещение. Мончегорский городской суд.

04-07-2014-30M.1

Директор ГИП

ЛИСТ	НАИМЕНОВАНИЕ	ПРИМЕЧАНИЕ
1	2	3
1-4	Общие данные	
5-8	План кабельных трасс рабочего освещения.	
9-12	План кабельных трасс аварийного освещения.	
13-16	План кабельных трасс электрических розеток.	
17-20	План кабельных трасс силового оборудования.	
21	Устройство наружного контура заземления.	
22	Ведомость объемов работ по устройству заземления.	
23	Вводная панель ЩВ1. Спецификация.	
24	Шкаф распределительный ЩР1. Спецификация.	
25-32	Схема электрическая расчетная.	

Технические решения, принятые в рабочих чертежах, соответствуют требованиям экологических, санитарно-гигиенических, противопожарных и других норм, действующих на территории Российской Федерации, и обеспечивают безопасную для жизни и эдоровья людей эксплуатацию объекта при соблюдении предусмотренных рабочими чертежами мероприятий.

Главный инженер проекта

				_							
						04-07-2014-30M.1					
Изм.	Кол. уч.	Лист	№ док.	Подп.	Дата	Комплексный капитальный ремонт Мончегорского городского суда и Североморского районного суда.					
		Шαве	верин			Силовое электрооборудование и	Стадия	/lucm	Листов		
•	аботал ерил	1 Семиков		<i>U</i>		Cerry		электроосвещение. Мончегорский городской суд.	Р	1	32
Просеран						Пояснительная записка.		000 "Вект	ор"		

Ведомость ссылочных и прилагаемых документов комплекта

Обозначение	Наименование	Примечание
1	2	3
	ССЫЛОЧНЫЕ ДОКУМЕНТЫ	
ПУЭ VII издание	Правила устройства электроустановок	
СП 31-110-2003	Свод правил по проектированию и строительству.	
	"Проектирование и монтаж электроустановок жилых и общественных зданий"	
СНиП 3.05.06-85	Электротехнические устройства	
PTM 36.22.7-92	Основные требования к рабочей документации.	
PM 4-206-89	Спецификация оборудования. Указания по выполнению. Пособие к ГОСТ 21.110-82	
СП 52.13330.2011	Естественное и искуственное освещение. Актуализированная редакция СНиП 23-05-95*	
ГОСТ 51732-2001	Устройства вводно-распределительные для жилых и общественных зданий.	
СП 152.13330.2012	Здания судов общей юрисдикции. Правила проектирования.	
	ПРИЛАГАЕМЫЕ ДОКУМЕНТЫ	
04-07-2014-30M.1.CO	Спецификация оборудования, изделий и материалов.	

						04-07-2014-30M.1					
Изм.	Кол. уч.	/lucm	№ док.	Подп.	Дата	Комплексный капитальный ремонт Мончегорского городского суда и Североморского районного суда.					
ГИП		Шаверин				Силовое электрооборудование и	Стадия	/lucm	Листов		
•	гдошал	Семиков				Семиков Сему		электроосвещение. Мончегорский городской суд.	Р	2	32
Просерен						Пояснительная записка.		000 "Bekm	ор"		

Пояснительная записка

Настоящий раздел проекта выпущен на основании действующих нормативных документов, технического задания на проектирование.

Проектом предусмотрено электропитание освещения, электрических розеток и силового электрооборудования городского суда, расположенного в г. Мончегорске Мурманской области. Категория по надежности электроснабжения - II . Граница проектирования - на приходящих клеммах аппарата вводного устройства. Расчетные параметры всего вводного распределительного истройства здания:

Руст=138,87кВт Рр=77,86 кВт соѕ**ф**=0,78 Ір=151,67 А

На всех присоединениях силового и осветительного оборудования установлены выключатели серии ВА. Силовые и осветительные сети выполняются кабелем марки ВВГнг и прокладываются:

горизонтальные ичастки - скрыто в кабель-каналах;

вертикальные участки - скрыто в кабель-каналах.

Длина кабеля в спецификации рассчитана с учётом с 20%-го монтажного запаса.

Заземление. Защитные меры безопасности.

Для обеспечения электробезопасности предусматривается зануление металлических, нормально нетоковедущих частей оборудования, которые могут оказаться под напряжением. В качестве зануляющих проводников использовать нулевые защитные проводники. В соответствии с ПУЭ на вводе в здание выполнить повторное заземление нулевых жил питающих кабелей.

Освещение.

N= <u>E*S*K</u> где Е-нормируемая освещенность, S-площадь покрытия,

 U^*n^*F K-коэффициент запаса(тип помещ.), n-кол-во ламп,

U-коэффициент использования, F-световой поток лампы лм.

Расчет произведен в соответствии с каталогом продукции компании "Световые Технологии", в зависимости от нормируемой освещенности, площади помещений и установленных светильников.

Светильники приняты со светобиодными лампами. Нормы освещенности приняты согласно СНиП 23-05-95 и указаны на планах. Типы светильников выбраны с учетом характера их светораспределения, экономической эффективности, назначения помещений и условий окружающей среды. Расчет количества осветительных приборов выполнен по методу коэффициента использования.

Осветительная сеть рассчитана по длительно допустимому току нагрузки и проверена на потери напряжения. Потеря в линиях до наиболее удалённой лампы не превышает 4%. Высота установки над полом: выключателей - 0,85 м от уровня пола; розеток - 0,3 м от уровня пола; щитов - 1,6 м от уровня пола.

Светильники устанавливаются на потолок и на стены в здании; и на стене на высоте 2,5 м для уличного освещения.

						04-07-2014-30	M.1				
Изм.	Кол. уч.	/lucm	№ док.	Подп.	Дата	Комплексный капитальный ремонт Монче Североморского районі					
ГИП			Шаверин			Силовое электрооборудование и	Стадия	/lucm	Листов		
<u> </u>	аботал Берил	Семиков		Семиков		Ceruf		электроосвещение. Мончегорский городской суд.	Р	3	32
	Просерал					Пояснительная записка.		000 "Вект	ор"		

Мероприятия по заземлению (занулению).

Сопротивление общего заземляющего устройства не должно превышать 4 Ом.

Во всех помещениях необходимо присоединить открытые проводящие части светильников общего освещения и стационарных электроприемников к нулевому защитному проводнику.

К защитным проводникам должны присоединяться металлические каркасы перегородок, дверей и рам, используемых для прокладки кабелей.

Во всех помещениях линии групповой сети, прокладываемые от группового щитка до светильников общего освещения, штепсельных розеток и стационарных электроприемников, должны выполняться трехпроводными (фазный - L, нулевой рабочий - N и нулевой защитный - PE проводники).

Не допускается объединение нулевых рабочих и нулевых защитных проводников различных групповых линий. Нулевой рабочий и нулевой защитный проводники не допускается подключать на щитках под общий контактный зажим.

В соответствии с требованиями ПУЭ все металлические нетоковедущие части электроустановок, которые могут оказаться под напряжением, д.б. заземлены.

Подготовка к работе.

После установки и монтажа системы электроснабжения на объекте, первому пуску в работу должен предшествовать ряд подготовительных операций:

- 1. Ознакомиться с технической документацией проекта.
- 2. Изучить схемы.
- 3. Проверить правильность и надежность подключения электрических проводок.


Установку оборудования и прокладку кабельных трасс следует производить согласно плану расположения оборудования и прокладки кабельных трасс. Марки и длины кабелей указаны в кабельном журнале.

Электроаппаратура и шкафы управления по исполнению соответствуют условиям среды, где они устанавливаются.

Сечения питающих проводов и кабелей выбраны по току нагрузки, проверены на падение напряжения и соответствуют току выбранных аппаратов защиты.

Все электромонтажные работы выполнить в соответствии с действующим ПУЭ и СНиП, а также в соответствии с правилами и нормами ТБ, в том числе электробезопасности.

						/lucm
					04-07-2014-30M.1	1
Изм.	/lucm	№ докцм.	Подп.	Дата		4

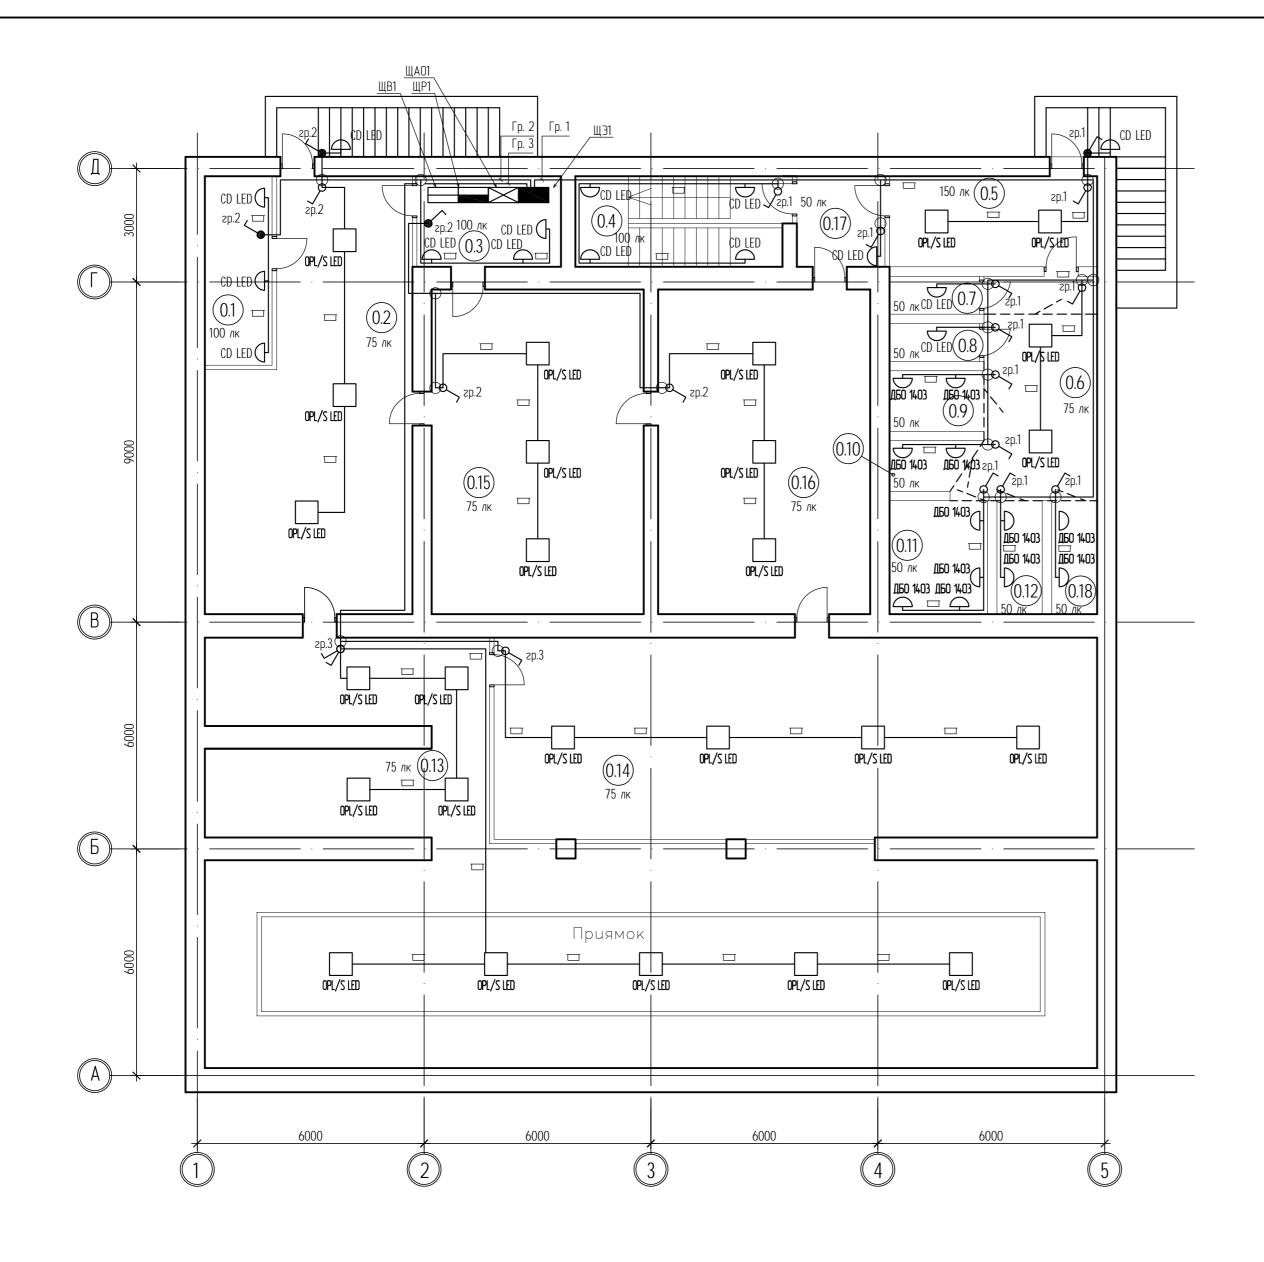

Номер помещ - ения	Наименование	Площадь, м ²	Kam. noж. onach- ocmu
1	2	3	4
0.1	Тепловой узел	8,90	
0.2	Коридор	53,90	
0.3	Электрощитовая	9,14	
0.4	Лестничная клетка	13,48	
0.5	Конвойное помещение	13,18	
0.6	Коридор	23,61	
0.7	Санузел для конвойных	2,38	
0.8	Санузел для подследственных	4,00	
0.9	Камера	4,00	
0.10	Камера	4,12	
0.11	Камера	7,77	
0.12	Камера	4,22	
0.13	Коридор	162,40	
0.14	Архив	95,69	
0.15	Подсобное помещение	48,20	
0.16	Подсобное помещение	48,19	
0.17	Тамбур-шлюз (с подпором воздуха)	5,59	
0.18	Камера	4,22	

Условные обозначения:

🗆 - прокладка в кабель-канале

- выключатель однополюсный со степенью защиты IP54;

- выключатель однополюсный со степенью защиты IP23;

- ответвительная (распаячная) коробка;


- щит ocветительный;

- щит - щит

- щит аварийного освещения;

- щит вводной; - щит распределительный;

					04-07-2014-30	M.1		
					·	•	•	о суда и
л. уч.	/lucm	№ док.	Подп.	Дата				
	Шаве	рин			Силовое электрооборудование и	Стадия	/lucm	Листов
man	Семин	сов	Cerry		электроосвещение. Мончегорский		F	32
lΝ			0		городской суд.	Г	5	32
								-
					план каоельных трасс раоочего освещения. Подвал.		000 "Bekm	op"
П	ıα/ı	Шаве ал Семик	Шаверин Семиков	Шаверин ал Семиков Семия	Шаверин ал Семиков Семия	Комплексный капитальный ремонт Монче Североморского район Шаверин Семиков Семиков Подпа Семиков Подпа Семиков Подпа Семиков Семиков Подпа Семиков С	. уч. Лист № док. Подп. Дата Шаверин Семиков Лото Семиков Подпа Семиков	Комплексный капитальный ремонт Мончегорского городског Североморского районного суда. — уч. Лист № док. Подп. Дата — Шаверин — Семиков Семиков городской суд. — План кабельных трасс рабочего — Комплексный капитальный ремонт Мончегорского городског городског гуда. — Комплексный капитальный ремонт Мончегорского городског гуда. — Североморского районного суда. — Стадия Лист Р 5 — План кабельных трасс рабочего

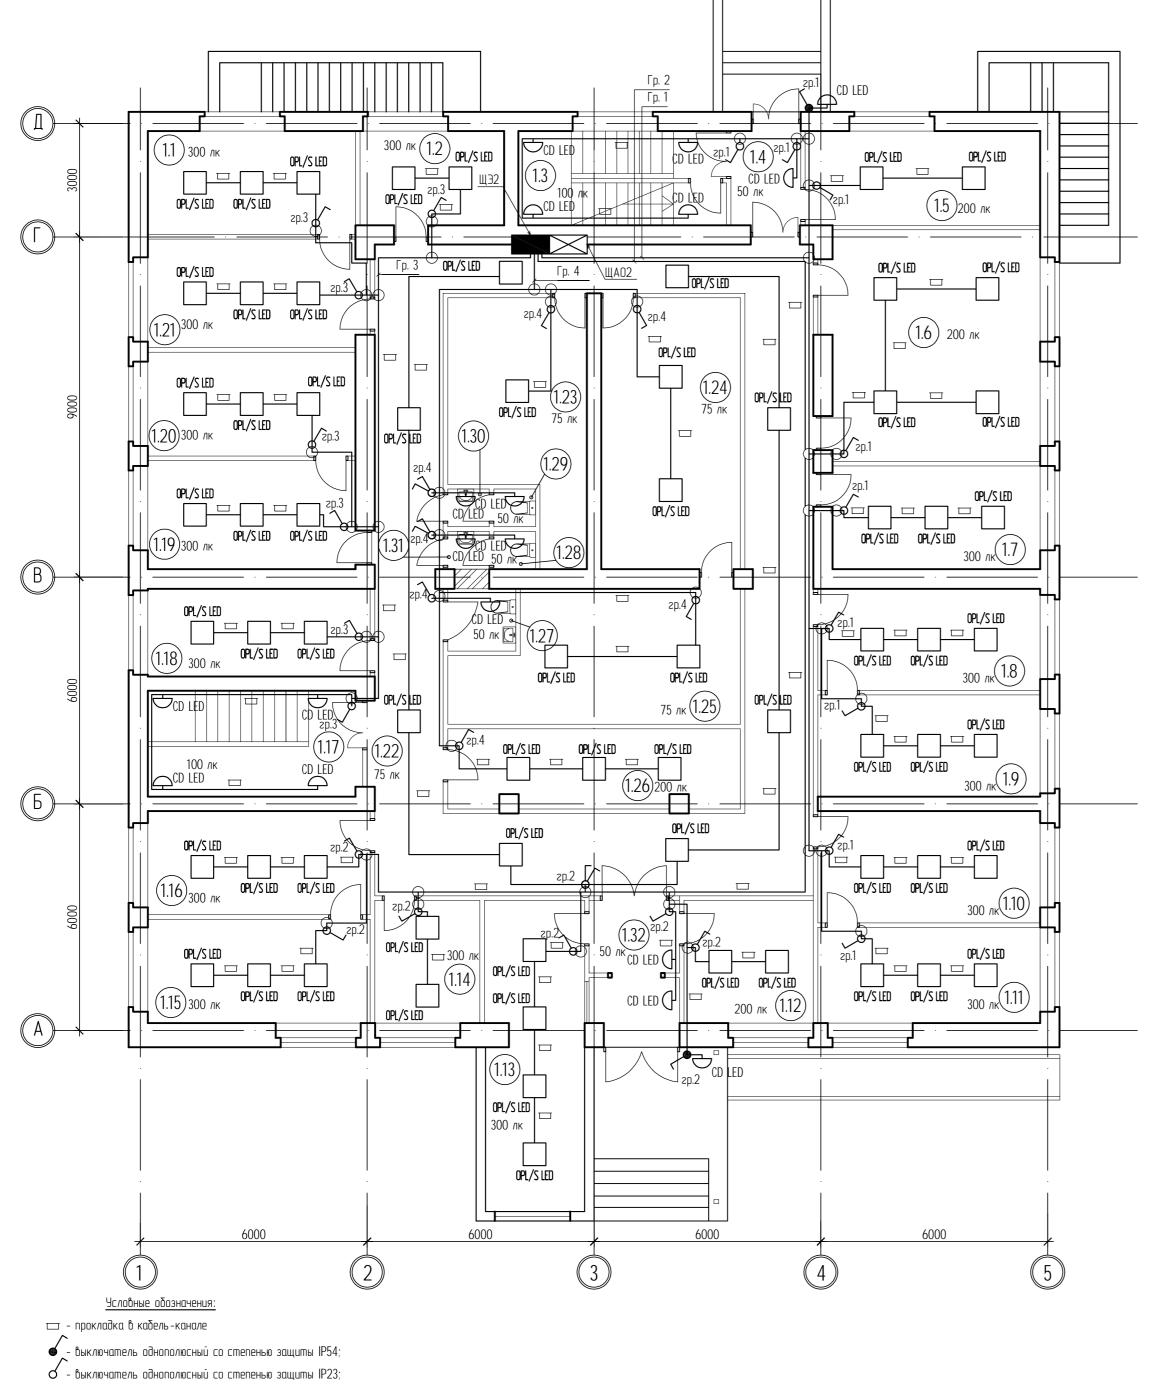

Номер помещ - ения	Наименование	Площадь, м ² о	Кат. пож. пасн- ости	
1	2	3	4	
1.1	Кабинет судъи	15,01		
1.2	Кабинет архивариуса	9,49		
1.3	Лестничная клетка	13,70		
1.4	Тамбур	4,59		
1.5	Помещение технического персонала	15,47		
1.6	Зал судебных заседаний	34,43		
1.7	Кабинет начальника отдела	14,99		
1.8	Кабинет секретаря	15,82		
1.9	Кабинет судьи	15,82		
1.10	Кабинет секретаря	17,40		
1.11	Кабинет судьи	14,88		
1.12	Приемная	11,10		
1.13	Кабинет судебных приставов	21,27		
1.14	Кабинет администратора	9,02		
1.15	Кабинет судьи	16,14		
1.16	Кабинет секретаря	16,14		
1.17	Лестничная клетка	15,80		
1.18	Кабинет	13,64		
1.19	Кабинет секретаря	15,78		
1.20	Кабинет судьи	15,07		
1.21	Кабинет секретаря	16,56		
1.22	Коридор	98,68		
1.23	Архив	20,96		
1.24	Архив	26,42		
1.25	Архив	24,62		
1.26	Комната приема пищи	16,01		
1.27	Санузел для МГН	2,97		
1.28	Санузел	1,10		
1.29	Санузел	1,10		
1.30	Тамбур (с умывальником)	1,10		
1.31	Тамбур (с умывальником)	1,10		
1.32	Тамбур	8,90		

- ответвительная (распаячная) коробка;


- щит осветительный;

- ш - ш

· щит аварийного освещения;

- щит вводной;

						04-07-2014-30	04-07-2014-30M.1					
Изм.	Кол. уч.	/lusm	NO Pari	Подр	Дата	Комплексный капитальный ремонт Мончегорского городского суда и Североморского районного суда.		о суда и				
	1071. g 1.			110011.	диши							
ГИП		Шаве	рин			Силовое электрооборудование и	Стадия	/lucm	Листов			
<u> </u>	Разработал Проверил				электроосвещение. Мончегорский городской суд.	Р	6	32				
11900	-срел			<u> </u>		. ,						
					План кабельных трасс рабочего освещения. 1 этаж.		000 "Вект	ор"				

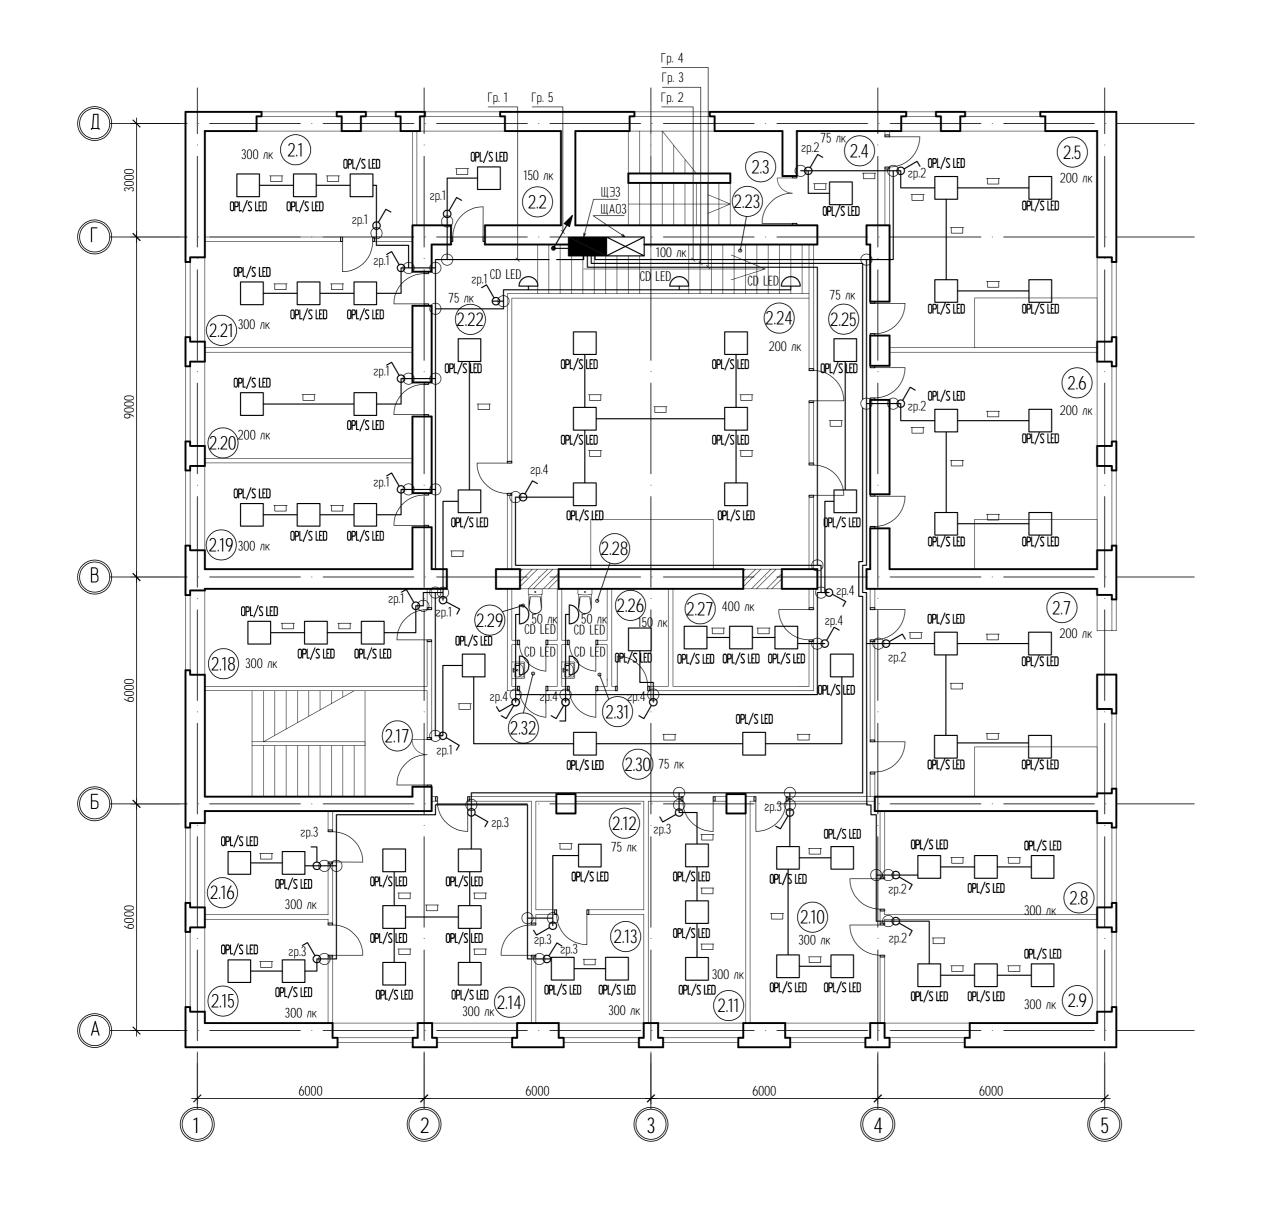

Номер помещ - ения	Наименование	Площадь, м ²	Kam. noж. onach- ocmu
1	2	3	4
2.1	Кабинет судьи	15,37	
2.2	Склад общего отдела	9,48	
2.3	Лестничная клетка		
2.4	Коридор	5,8	
2.5	Зал судебных заседаний	31,46	
2.6	Зал судебных заседаний	31,51	
2.7	Зал судебных заседаний	32,34	
2.8	Кабинет судьи	15,43	
2.9	Кабинет судьи	15,43	
2.10	Кабинет секретаря	20,13	
2.11	Кабинет консультанта	14,95	
2.12	Архив текущих дел	8,04	
2.13	Кабинет начальника ОДП	8,20	
2.14	Канцелярия	30,16	
2.15	Канцелярия	8,95	
2.16	Канцелярия	8,95	
2.17	Лестничная клетка		
2.18	Кабинет начальника общего отдела	15,17	
2.19	Кабинет прокурора	15,42	
2.20	Совещательная комната	15,42	
2.21	Кабинет секретаря	15,43	
2.22	Коридор	18,48	
2.23	Лестница	9,07	
2.24	Зал судебных заседаний	56,36	
2.25	Коридор	12,88	
2.26	Подсодное помещение	6,7	
2.27	Серверная	10,00	
2.28	Санузел	1,6	
2.29	Санузел	1,6	
2.30	Коридор	41,87	
2.31	Тамбур (с умывальником)	1,32	
2.32	Тамбур (с умывальником)	1,32	

Условные обозначения:

🗆 - прокладка в кабель-канале

_ выключатель однополюсный со степенью защиты IP54;

- выключатель однополюсный со степенью защиты IP23;

- ответвительная (распаячная) коробка;


- щит ocветительный;

- ш - ш

- щит аварийного освещения;

- щит вводной;

						04-07-2014-30M.1					
зм. К	(ол. цч.	Лист	№ док.	Подп.	Дата	Комплексный капитальный ремонт Мончегорского городского суда и Североморского районного суда.					
ΊΠ		Шаве		1100111	A		Стадия	/lucm	Листов		
азраб	азработал ин		ков	Ceruf		Силовое электрооборудование и электроосвещение. Мончегорский городской суд.	Р	7	32		
						План кабельных трасс рабочего освещения. 2 этаж.		000 "Вект	ор"		

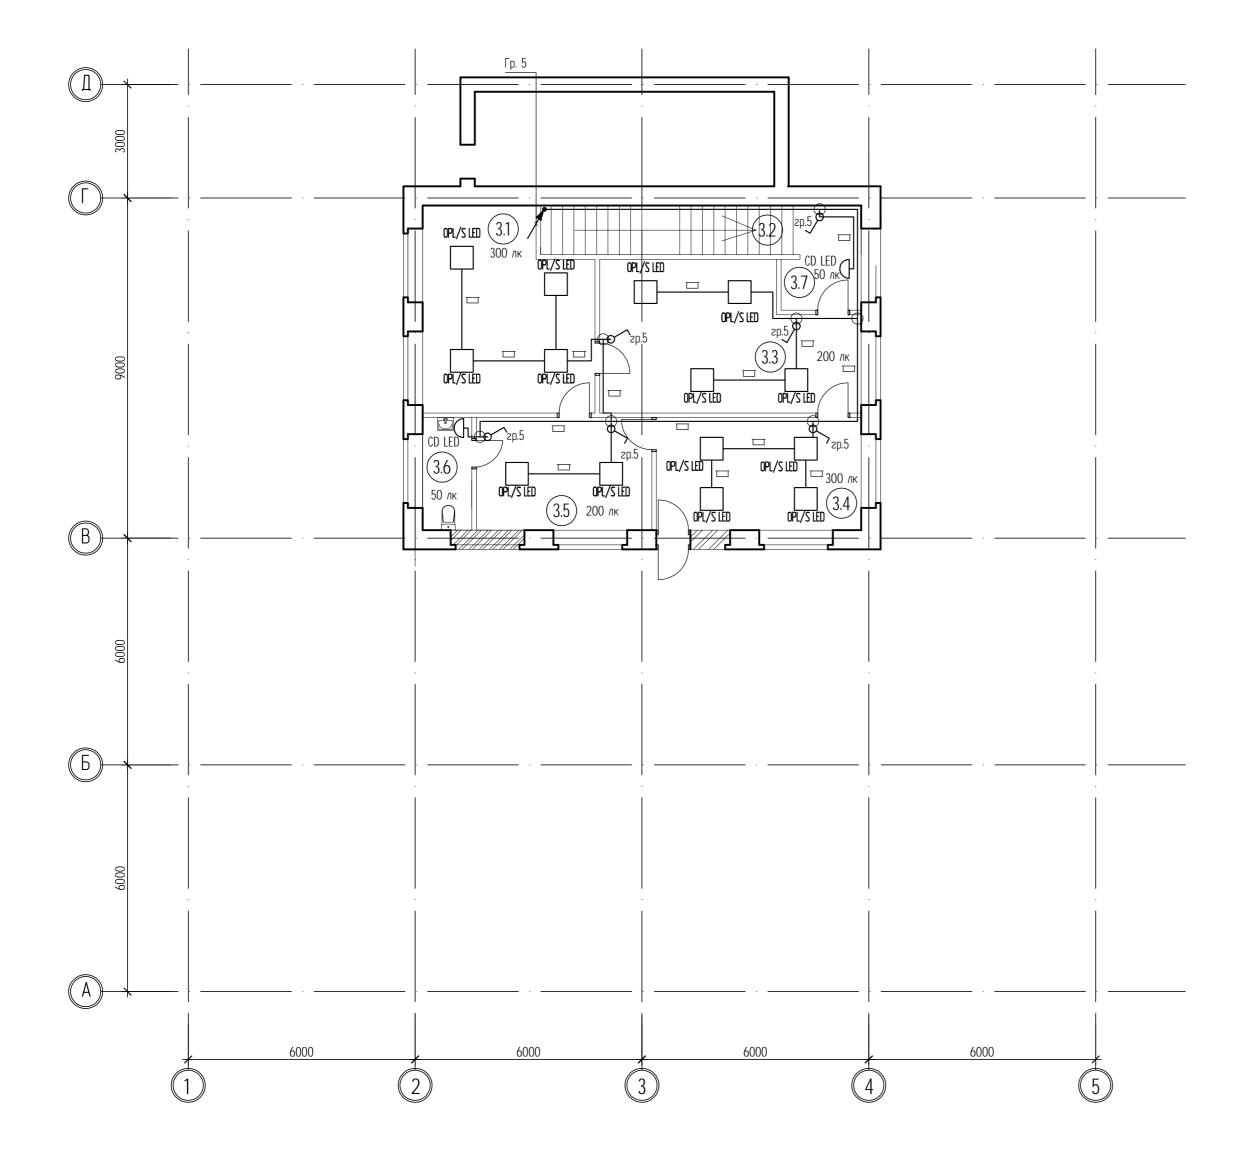

Номер помещ - ения	Наименование	Площадь, м²	Kam. noж. onach- ocmu
1	2	3	4
3.1	Кабинет председателя	22,82	
3.2	Лестница		
3.3	Приемная	24,87	
3.4	Кабинет заместителя председателя	16,15	
3.5	Комната отдыха	13,82	
3.6	Санузел	3,87	
3.7	Тамбур	5,50	

Условные обозначения:

🗆 - прокладка в кабель-канале

_- выключатель однополюсный со степенью защиты IP54;

- выключатель однополюсный со степенью защиты IP23;

- ответвительная (распаячная) коробка;


- щит осветительный;

- щит

- щит аварийного освещения;

- щит вводной; - щит распределительный;

						04-07-2014-30M.1					
						Комплексный капитальный ремонт Мончегорского городского суда и Североморского районного суда.					
М.	Кол. уч.	/lucm	№ док.	Подп.	Дата	северопорского рацопного суба.					
1П		Шаве	рин			Силовое электрооборудование и	Стадия	/lucm	Листов		
•	ιδομαν	Семиков		Cerry		электроосвещение. Мончегорский	Р	8	32		
ооверил				U		городской суд.	·	Ŭ			
						План кабельных трасс рабочего освещения. З этаж.		000 "Вект	ор"		

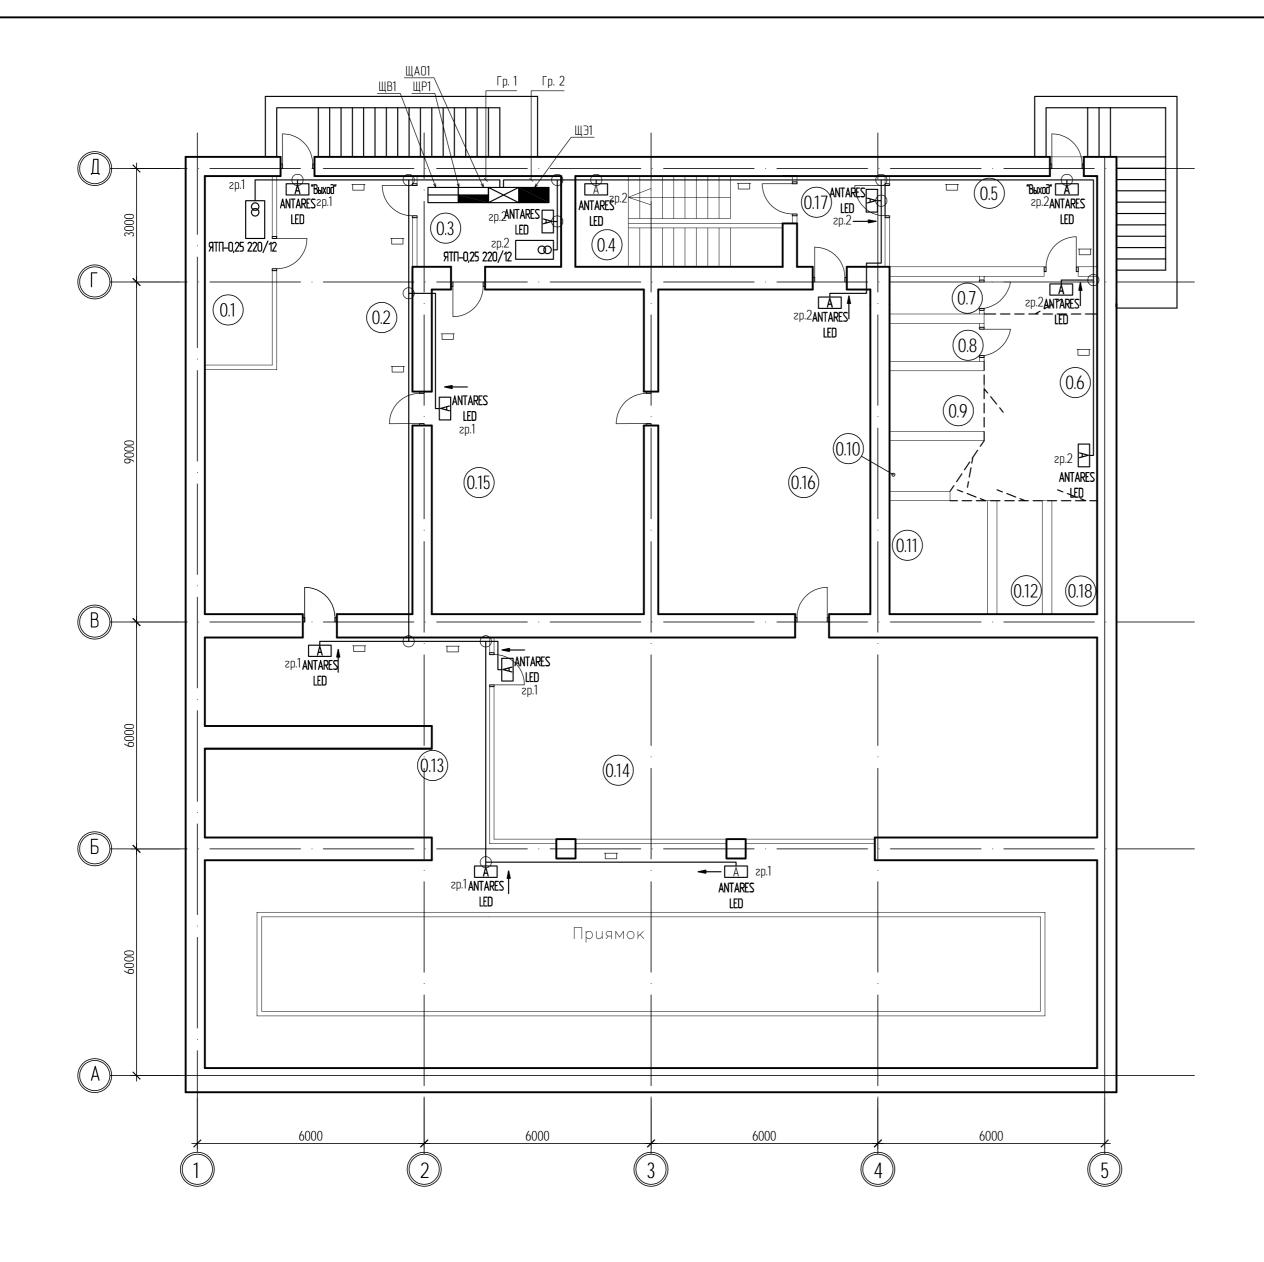

Номер помещ - ения	Наименование	Площадь, м ²	Кат. пож. опасн- ости
1	2	3	4
0.1	Тепловой узел	8,90	
0.2	Коридор	53,90	
0.3	Электрощитовая	9,14	
0.4	Лестничная клетка	13,48	
0.5	Конвойное помещение	13,18	
0.6	Коридор	23,61	
0.7	Санузел для конвойных	2,38	
0.8	Санузел для подследственных	4,00	
0.9	Камера	4,00	
0.10	Камера	4,12	
0.11	Камера	7,77	
0.12	Камера	4,22	
0.13	Коридор	162,40	
0.14	Архив	95,69	
0.15	Подсобное помещение	48,20	
0.16	Подсобное помещение	48,19	
0.17	Тамбур-шлюз (с подпором воздуха)	5,59	
0.18	Камера	4,22	

Условные обозначения:

🗆 - прокладка в кабель-канале

- ответвительная (распаячная) коробка;


- щит осветительный; - щит аварийного освещения;

— - щит вводной;

- щит распределительный;


- ящик с понижающим трансформатором;

						04-07-2014-30M.1					
Изм.	Кол. уч.	/lucm	№ док.	Подп.	Дата	Комплексный капитальный ремонт Мончегорского городского суда и Североморского районного суда.					
ГИП		Шаве	рин	. /		Силовое электрооборудование и	Стадия	/lucm	Листов		
Разра	δομαν	Семиков		Семиков		Cerns		электроосвещение. Мончегорский	Р	9	32
Прове	ерил					0		городской суд.	Р	9	32
						План кабельных трасс аварийного освещения. Подвал.		000 "Вект	ор"		

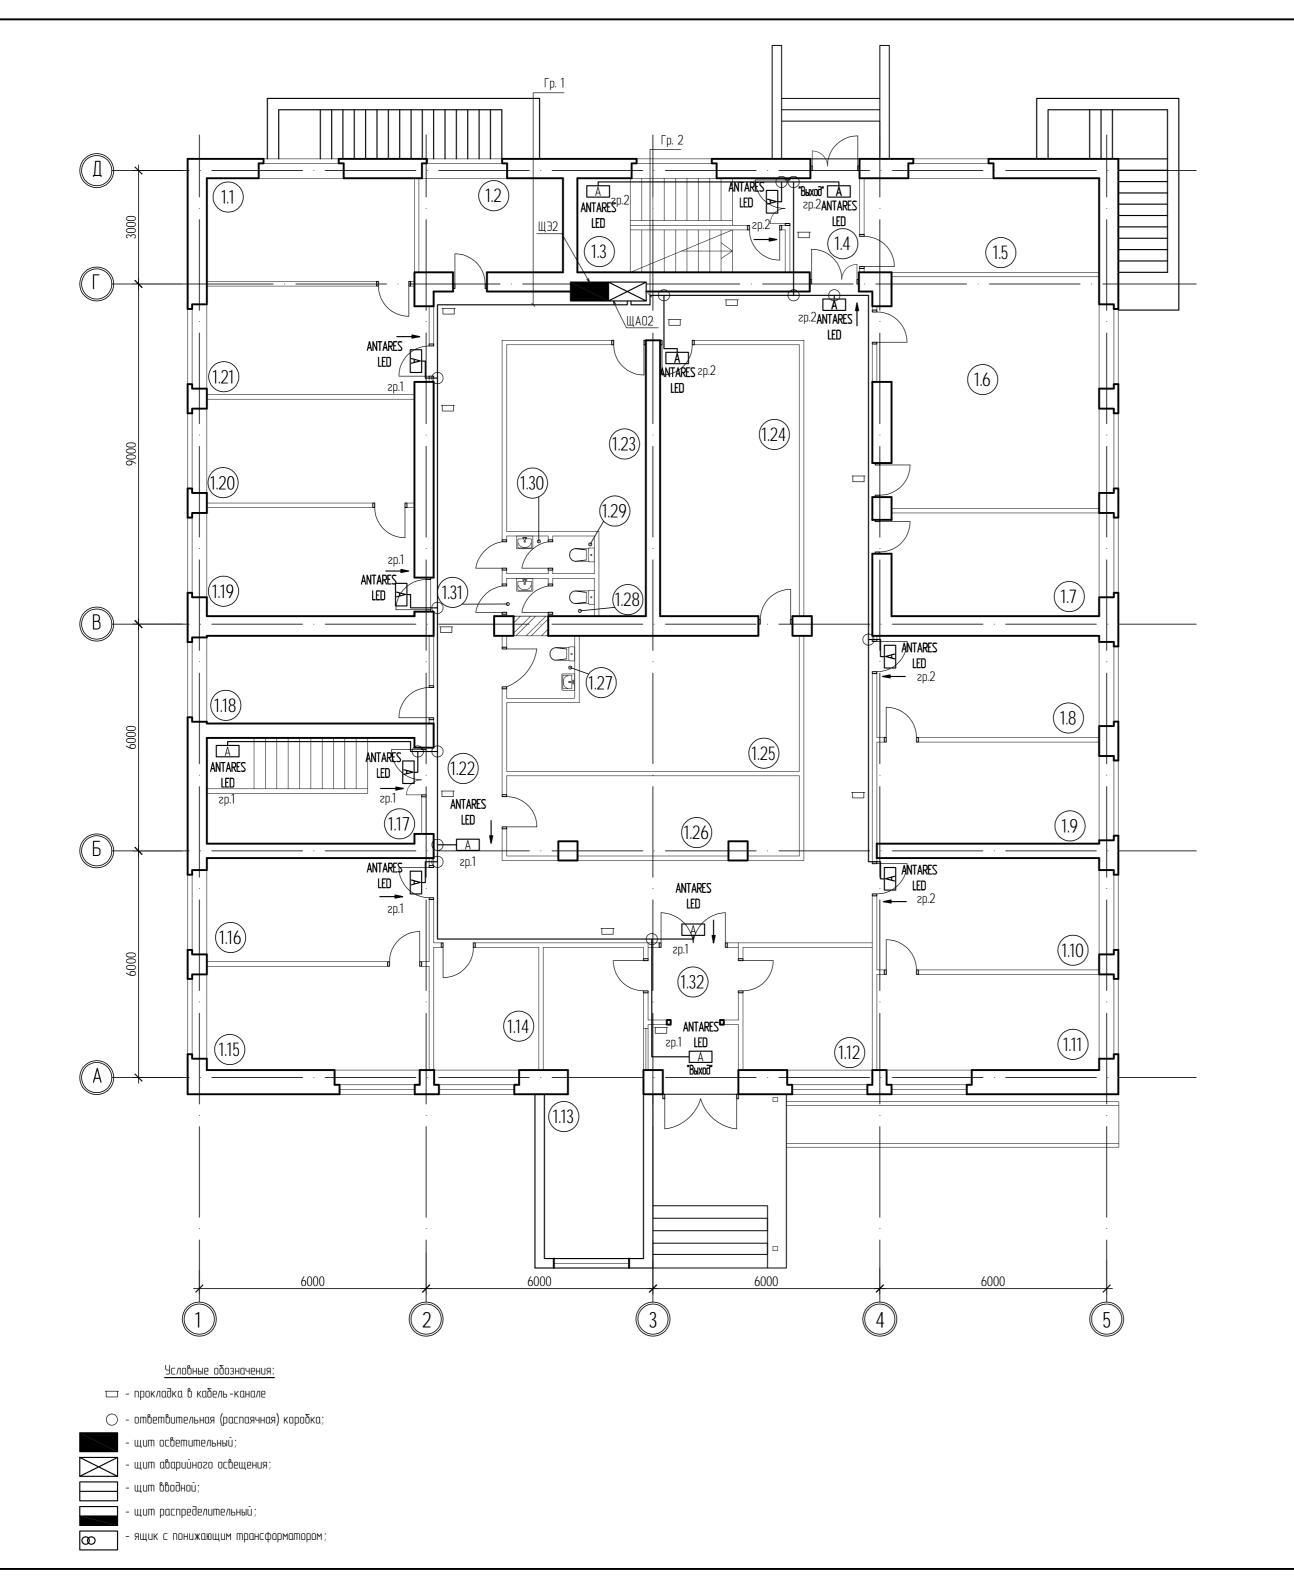

Номер помещ - ения	Наименование	Кат. Площадь, пож м ² опасн ості
1	2	3 4
1.1	Кабинет судьи	15,01
1.2	Кабинет архивариуса	9,49
1.3	Лестничная клетка	13,70
1.4	Тамбур	4,59
1.5	Помещение технического персонала	15,47
1.6	Зал судебных заседаний	34,43
1.7	Кабинет начальника отдела	14,99
1.8	Кабинет секретаря	15,82
1.9	Кабинет судьи	15,82
1.10	Кабинет секретаря	17,40
1.11	Кабинет судъи	14,88
1.12	Приемная	11,10
1.13	Кабинет судебных приставов	21,27
1.14	Кабинет администратора	9,02
1.15	Кабинет судьи	16,14
1.16	Кабинет секретаря	16,14
1.17	Лестничная клетка	15,80
1.18	Кабинет	13,64
1.19	Кабинет секретаря	15,78
1.20	Кабинет судьи	15,07
1.21	Кабинет секретаря	16,56
1.22	Коридор	98,68
1.23	Архив	20,96
1.24	Архив	26,42
1.25	Архив	24,62
1.26	Комната приема пищи	16,01
1.27	Санузел для МГН	2,97
1.28	Санузел	1,10
1.29	Санузел	1,10
1.30	Тамбур (с умывальником)	1,10
1.31	Тамбур (с умывальником)	1,10
1.32	Тамбур	8,90


						04-07-2014-30M.1							
Изм.	Кол. уч.	/lucm	N₀ gok	Подп	Дата	Комплексный капитальный ремонт Мончегорского городского суда и Североморского районного суда.			о суда и				
ГИП		Шаве	_	110011.	даша	Силовое электрооборудование и	Cmadua /Jucm /Juc		ј Стадия Лист Листов				
Разработал Проверил		<u> </u>		Семиков		Семиков		Cerry		электроосвещение. Мончегорский городской суд.	Р	10	32
						План кабельных трасс аварийного	000 "Вектор"		nn"				
						освещения. 1 этаж.	ооо векиир						

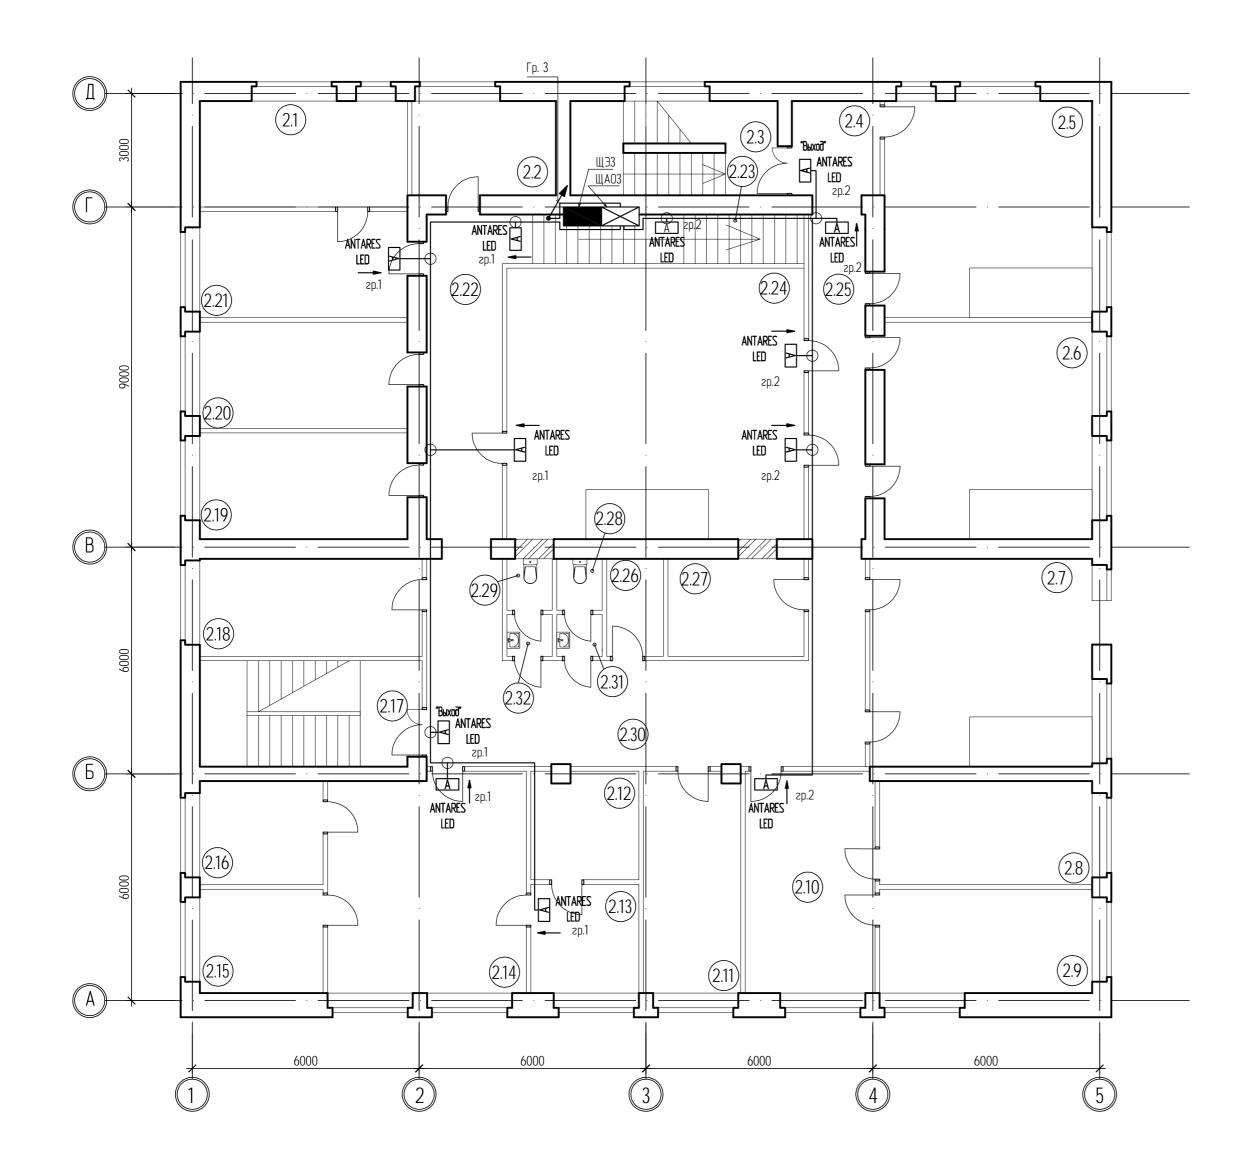

Номер помещ - ения	Наименование	Площадь, м ²	Kam. noж. onach- ocmu
1	2	3	4
2.1	Кабинет судьи	15,37	
2.2	Склад общего отдела	9,48	
2.3	Лестничная клетка		
2.4	Коридор	5,8	
2.5	Зал судебных заседаний	31,46	
2.6	Зал судебных заседаний	31,51	
2.7	Зал судебных заседаний	32,34	
2.8	Кабинет судьи	15,43	
2.9	Кабинет судьи	15,43	
2.10	Кабинет секретаря	20,13	
2.11	Кабинет консультанта	14,95	
2.12	Архив текущих дел	8,04	
2.13	Кабинет начальника ОДП	8,20	
2.14	Канцелярия	30,16	
2.15	Канцелярия	8,95	
2.16	Канцелярия	8,95	
2.17	Лестничная клетка		
2.18	Кабинет начальника общего отдела	15,17	
2.19	Кабинет прокурора	15,42	
2.20	Совещательная комната	15,42	
2.21	Кабинет секретаря	15,43	
2.22	Коридор	18,48	
2.23	Лестница	9,07	
2.24	Зал судебных заседаний	56,36	
2.25	Коридор	12,88	
2.26	Подсобное помещение	6,7	
2.27	Серверная	10,00	
2.28	Санузел	1,6	
2.29	Санузел	1,6	
2.30	Коридор	41,87	
2.31	Тамбур (с умывальником)	1,32	
2.32	Тамбур (с умывальником)	1,32	

Условные обозначения:
🗆 - прокладка в кабель-канале
- ответвительная (распаячная) коробка;
- щит осветительный;
- щит аварийного освещения;
- щит вводной;
- щит распределительный;
— ящик с понижающим трансформатором;


						04-07-2014-30M.1							
	Кол. уч.	0	NO David	П. 2-	Дата	Комплексный капитальный ремонт Мончегорского городского суда и Североморского районного суда.							
3M.	No/1. y4.			Подп.	диши								
ПΠ		Шаверин		Шаверин		Шаверин				Силовое электрооборудование и	Стадия	Nucm	Листов
Разработал Троверил		Семиков		Семиков				Cerry		электроосвещение. Мончегорский городской суд.	Р	11	32
						План кабельных трасс аварийного освещения. 2 этаж.	000 "Вектор"		ор"				

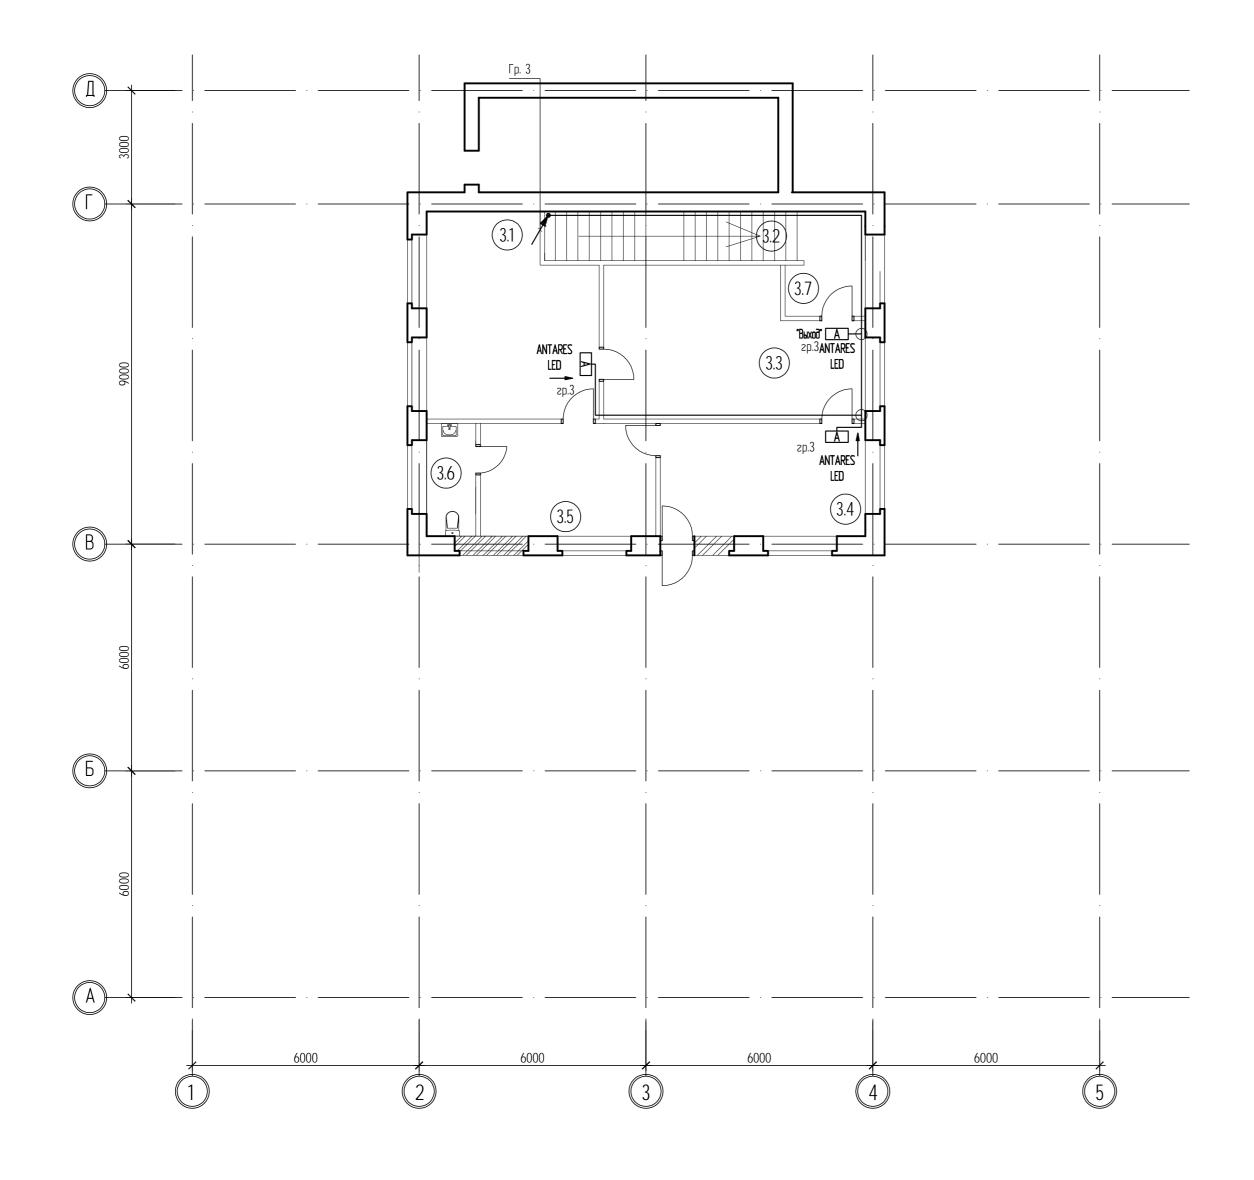

Номер помещ - ения	Наименование	Площадь, м ²	Кат. пож. опасн- ости
1	2	3	4
3.1	Кабинет председателя	22,82	
3.2	Лестница		
3.3	Приемная	24,87	
3.4	Кабинет заместителя председателя	16,15	
3.5	Комната отдыха	13,82	
3.6	Санузел	3,87	
3.7	Тамбур	5,50	

Условные обозначения:
🗆 - прокладка в кабель-канале
 - ответвительная (распаячная) коробка;
- щит осветительный;
- щит аварийного освещения;
- щит вводной;
- щит распределительный;
— ящик с понижающим трансформатором;

						04-07-2014-30M.1					
Изм.	Кол. уч.	/lucm	№ док.	Подп.	Дата	Комплексный капитальный ремонт Мончегорского городского суда и Североморского районного суда.					
ГИП		Шаверин		- 0		Силовое электрооборудование и	Стадия	/lucm	Листов		
Разработал Проверил		Семиков		Семиков		Cerry		электроосвещение. Мончегорский городской суд.	Р	12	32
	Прооерал					План кабельных трасс аварийного освещения. З этаж.		000 "Вект	ор"		

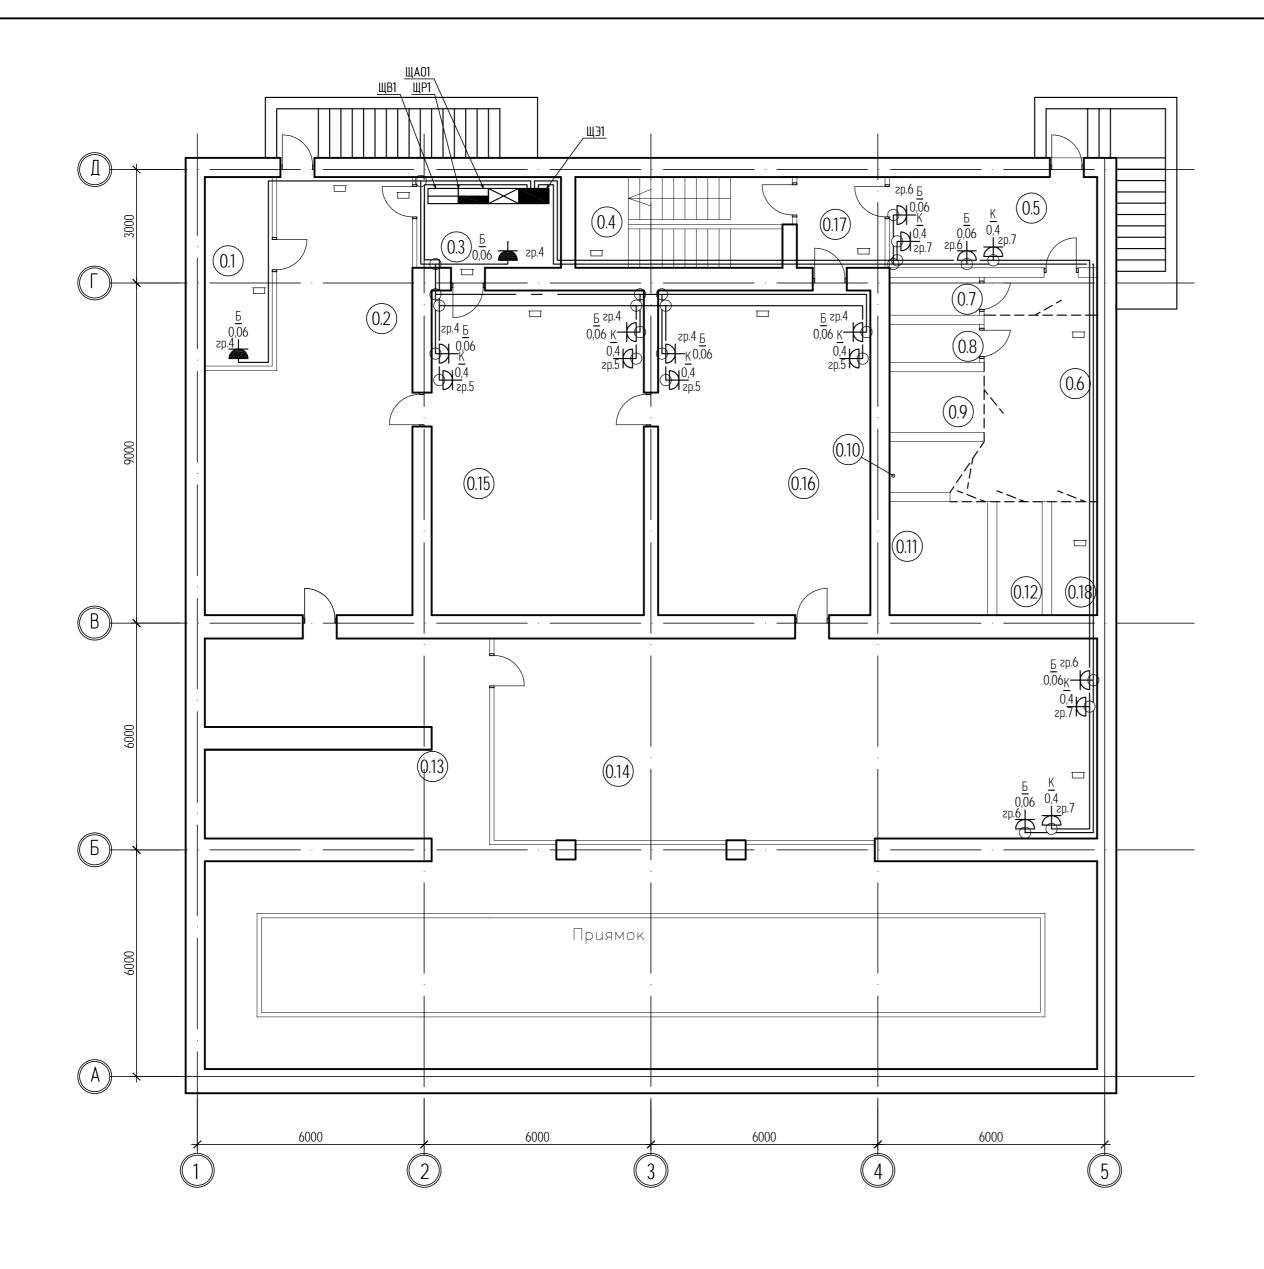

Номер помещ - ения	Наименование	Площадь, м ²	Kam. noж. onach- ocmu
1	2	3	4
0.1	Тепловой узел	8,90	
0.2	Коридор	53,90	
0.3	Электрощитовая	9,14	
0.4	Лестничная клетка	13,48	
0.5	Конвойное помещение	13,18	
0.6	Коридор	23,61	
0.7	Санузел для конвойных	2,38	
0.8	Санузел для подследственных	4,00	
0.9	Камера	4,00	
0.10	Камера	4,12	
0.11	Камера	7,77	
0.12	Камера	4,22	
0.13	Коридор	162,40	
0.14	Архив	95,69	
0.15	Подсобное помещение	48,20	
0.16	Подсобное помещение	48,19	
0.17	Тамбур-шлюз (с подпором воздуха)	5,59	
0.18	Камера	4,22	

Условные обозначения:

🖂 - прокладка в кабель-канале

_____ – штепсельная розетка скрытой установки с защитным контактом IP20;


📥 – штепсельная розетка открытой установки с защитным контактом IP54;

- щит ocветительный;

- щит аварийного освещения;


- щит вводной;

						04-07-2014-30M.1						
3M.	Кол. уч.	Лист	№ док.	Подп.	Дата	Комплексный капитальный ремонт Мончегорского городского суда и Североморского районного суда.						
ПΠ		Шаве				Силовое электрооборудование и	Стадия	/lucm	Листов			
	аботал	Семиков		Cerry		электроосвещение. Мончегорский городской суд.	Р	13	32			
						План кабельных трасс электрических розеток. Подвал.	000 "Вектор"		ор"			

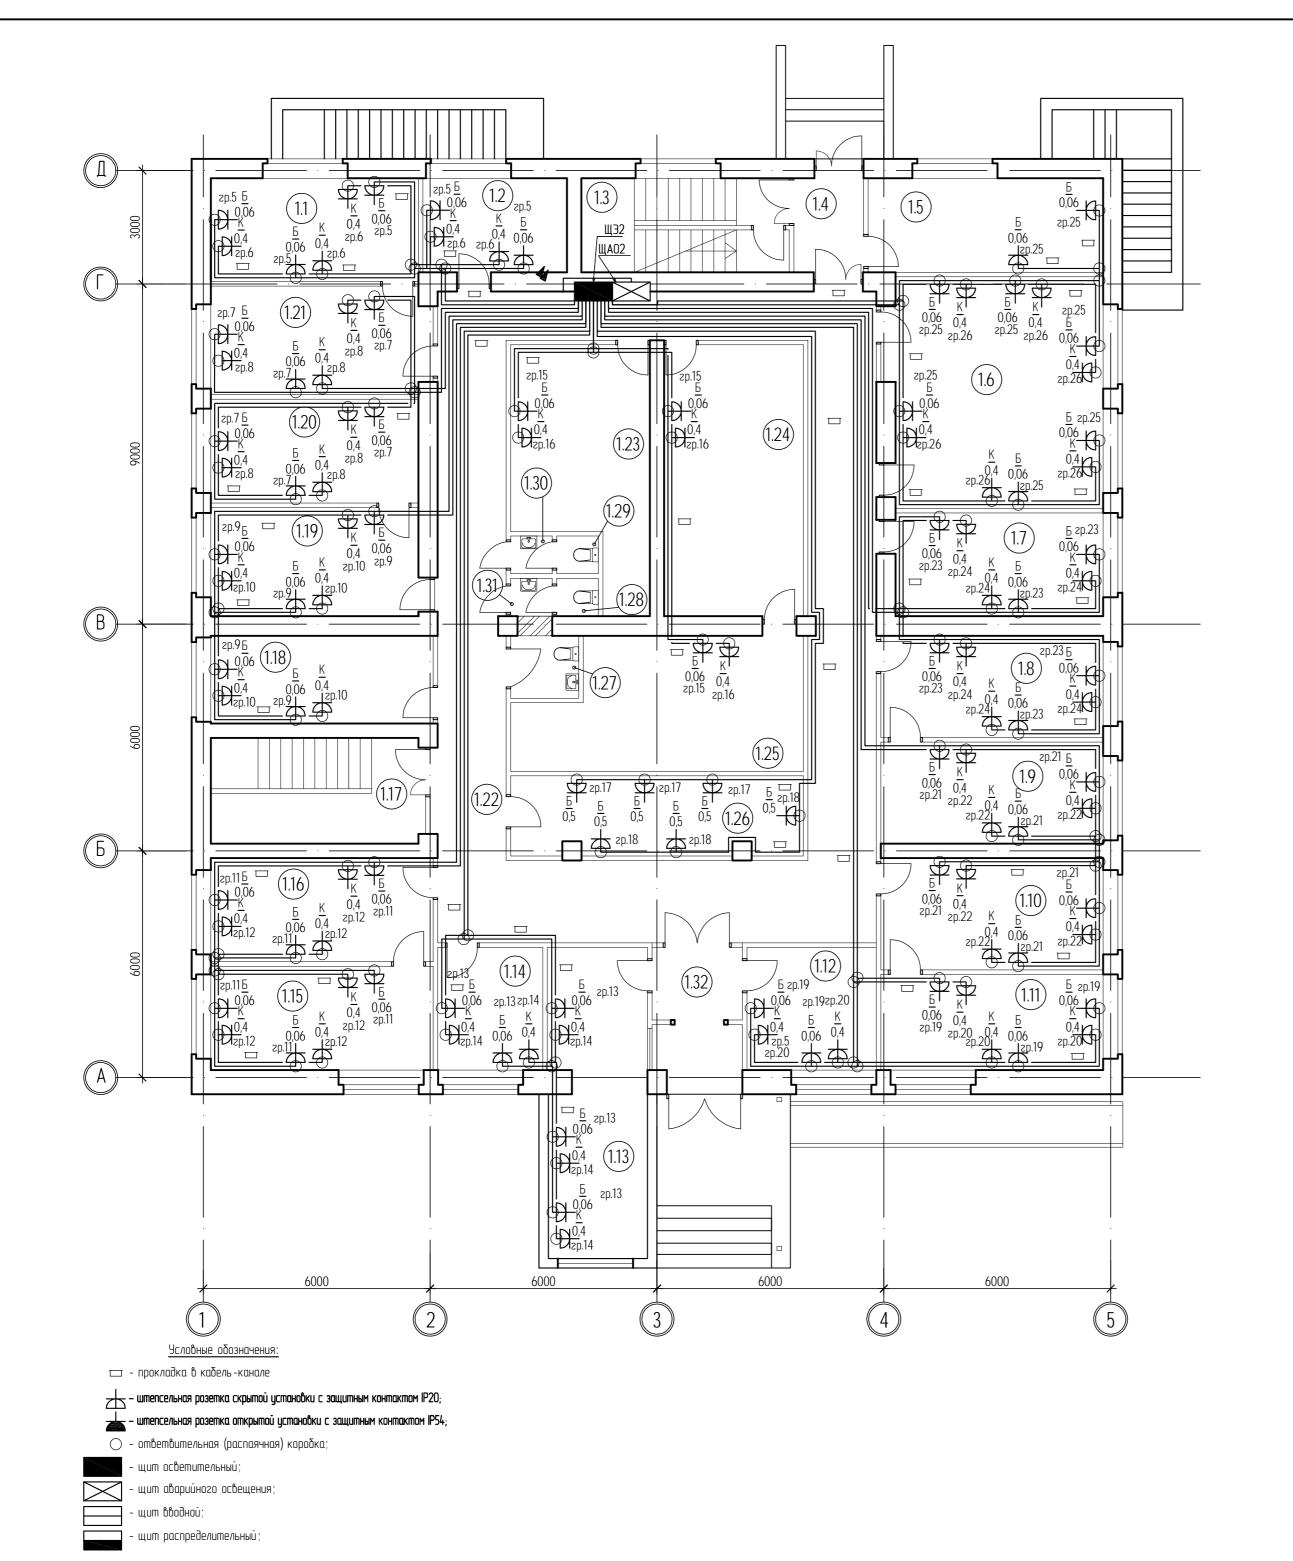

Номер помещ - ения	Наименование	Площадь, м ²	Кат. пож. опасн- ости	
1	2	3	4	
1.1	Кабинет судьи	15,01		
1.2	Кабинет архивариуса	9,49		
1.3	Лестничная клетка	13,70		
1.4	Тамбур	4,59		
1.5	Помещение технического персонала	15,47		
1.6	Зал судебных заседаний	34,43		
1.7	Кабинет начальника отдела	14,99		
1.8	Кабинет секретаря	15,82		
1.9	Кабинет судьи	15,82		
1.10	Кабинет секретаря	17,40		
1.11	Кабинет судьи	14,88		
1.12	Приемная	11,10		
1.13	Кабинет судебных приставов	21,27		
1.14	Кабинет администратора	9,02		
1.15	Кабинет судьи	16,14		
1.16	Кабинет секретаря	16,14		
1.17	Лестничная клетка	15,80		
1.18	Кабинет	13,64		
1.19	Кабинет секретаря	15,78		
1.20	Кабинет судьи	15,07		
1.21	Кабинет секретаря	16,56		
1.22	Коридор	98,68		
1.23	Архив	20,96		
1.24	Архив	26,42		
1.25	Архив	24,62		
1.26	Комната приема пищи	16,01		
1.27	Санузел для МГН	2,97		
1.28	Санузел	1,10		
1.29	Санузел	1,10		
1.30	Тамбур (с умывальником)	1,10		
1.31	Тамбур (с умывальником)	1,10		
1.32	Тамбур	8,90		

						04-07-2014-30M.1					
Изм.	Кол. уч.	/lucm	№ док.	Подп.	Дата	Комплексный капитальный ремонт Мончегорского городского суда и Североморского районного суда.					
ГИП		Шаве	рин	- 0		Силовое электрооборудование и	Стадия	Стадия Лист Листов			
<u> </u>	δοπαν	Семин	κοβ	Cerry		электроосвещение. Мончегорский	Р	14	32		
Прове	ерил			U		городской суд.					
						План кабельных трасс электрических розеток. 1 этаж.	000 "Вектор"		ор"		

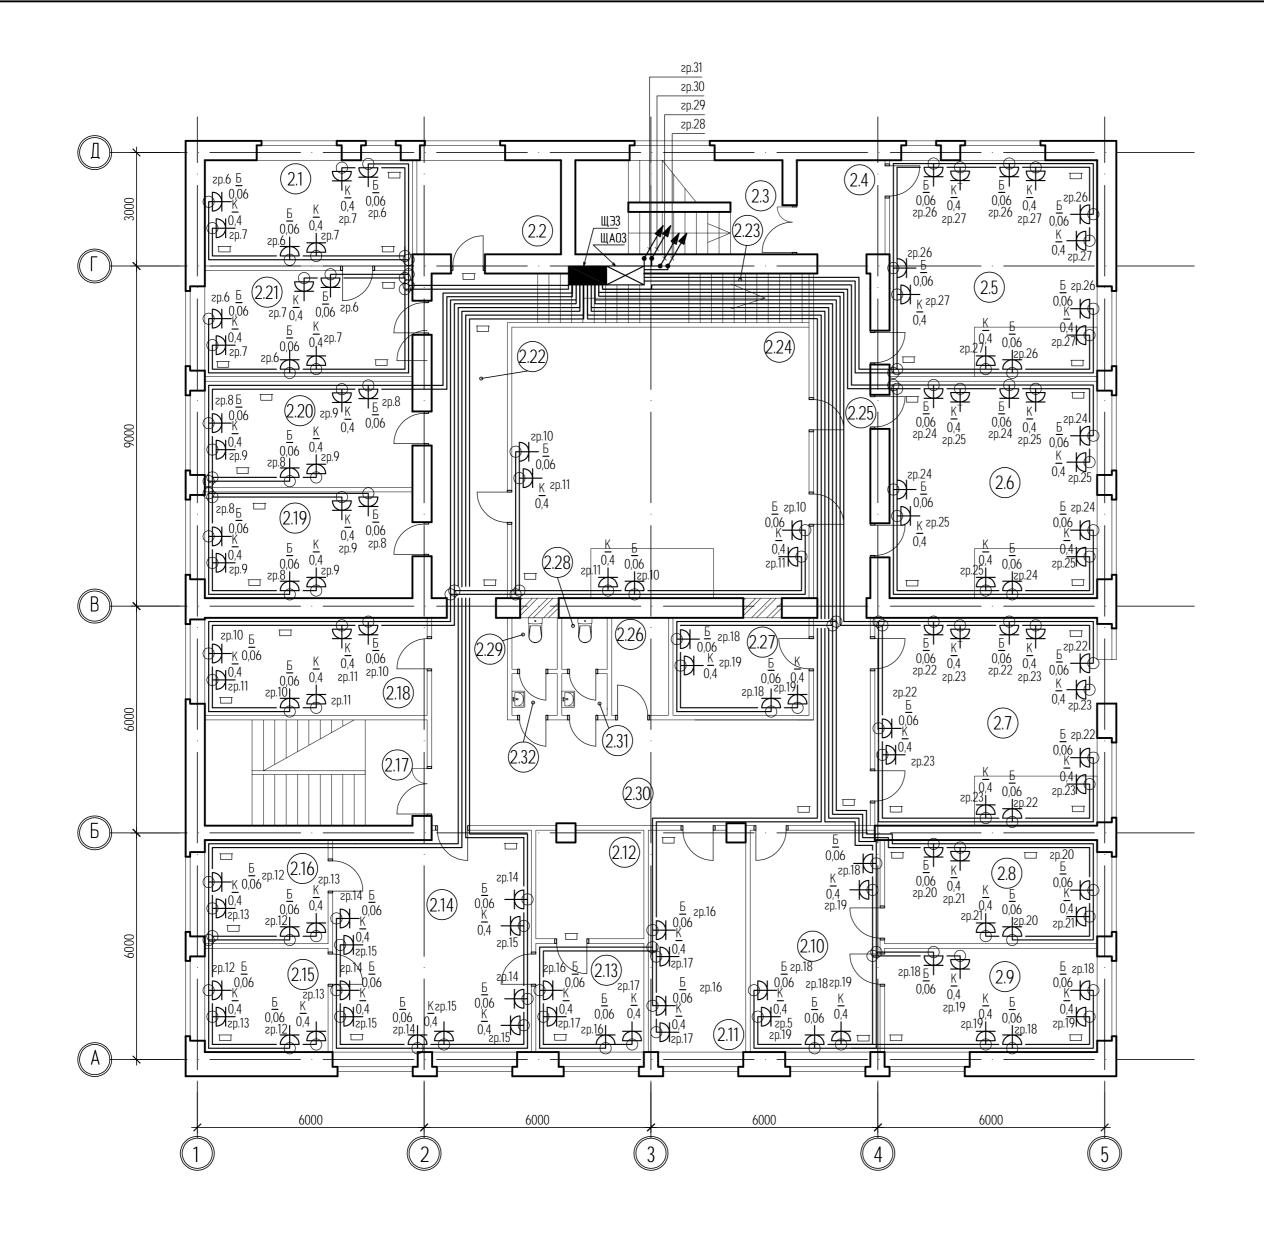

Номер помещ - ения	Наименование	Площадь, м ²	Kam. noж. onach- ocmu
1	2	3	4
2.1	Кабинет судьи	15,37	
2.2	Склад общего отдела	9,48	
2.3	Лестничная клетка		
2.4	Коридор	5,8	
2.5	Зал судебных заседаний	31,46	
2.6	Зал судебных заседаний	31,51	
2.7	Зал судебных заседаний	32,34	
2.8	Кабинет судьи	15,43	
2.9	Кабинет судьи	15,43	
2.10	Кабинет секретаря	20,13	
2.11	Кабинет консультанта	14,95	
2.12	Архив текущих дел	8,04	
2.13	Кабинет начальника ОДП	8,20	
2.14	Канцелярия	30,16	
2.15	Канцелярия	8,95	
2.16	Канцелярия	8,95	
2.17	Лестничная клетка		
2.18	Кабинет начальника общего отдела	15,17	
2.19	Кабинет прокурора	15,42	
2.20	Совещательная комната	15,42	
2.21	Кабинет секретаря	15,43	
2.22	Коридор	18,48	
2.23	Лестница	9,07	
2.24	Зал судебных заседаний	56,36	
2.25	Коридор	12,88	
2.26	Подсобное помещение	6,7	
2.27	Серверная	10,00	
2.28	Санузел	1,6	
2.29	Санузел	1,6	
2.30	Коридор	41,87	
2.31	Тамбур (с умывальником)	1,32	
2.32	Тамбур (с умывальником)	1,32	

Условные обозначения:

🗆 - прокладка в кабель-канале

_____ – штепсельная розетка скрытой установки с защитным контактом IP20;

📥 – штепсельная розетка открытой установки с защитным контактом IP54;


- ответвительная (распаячная) коробка;

- щит осветительный;

- щит аварийного освещения;

- щит вводной;

	_		_								
						04-07-2014-30M.1					
Изм.	Кол. уч.	/lucm	№ док.	Подп.	Дата		Комплексный капитальный ремонт Мончегорского городского суда и Североморского районного суда.				
ГИП		Шаве	рин			Силовое электрооборудование и	Силовое электрооборудование и Стадия Лист Листов				
Разра Прове	. δοπα . / ⊇ρυ/ι	Семи	ков	Cerry		электроосвещение. Мончегорский городской суд.	Р	15	32		
						План кабельных трасс электрических розеток. 2 этаж.		000 "Вект	ор"		

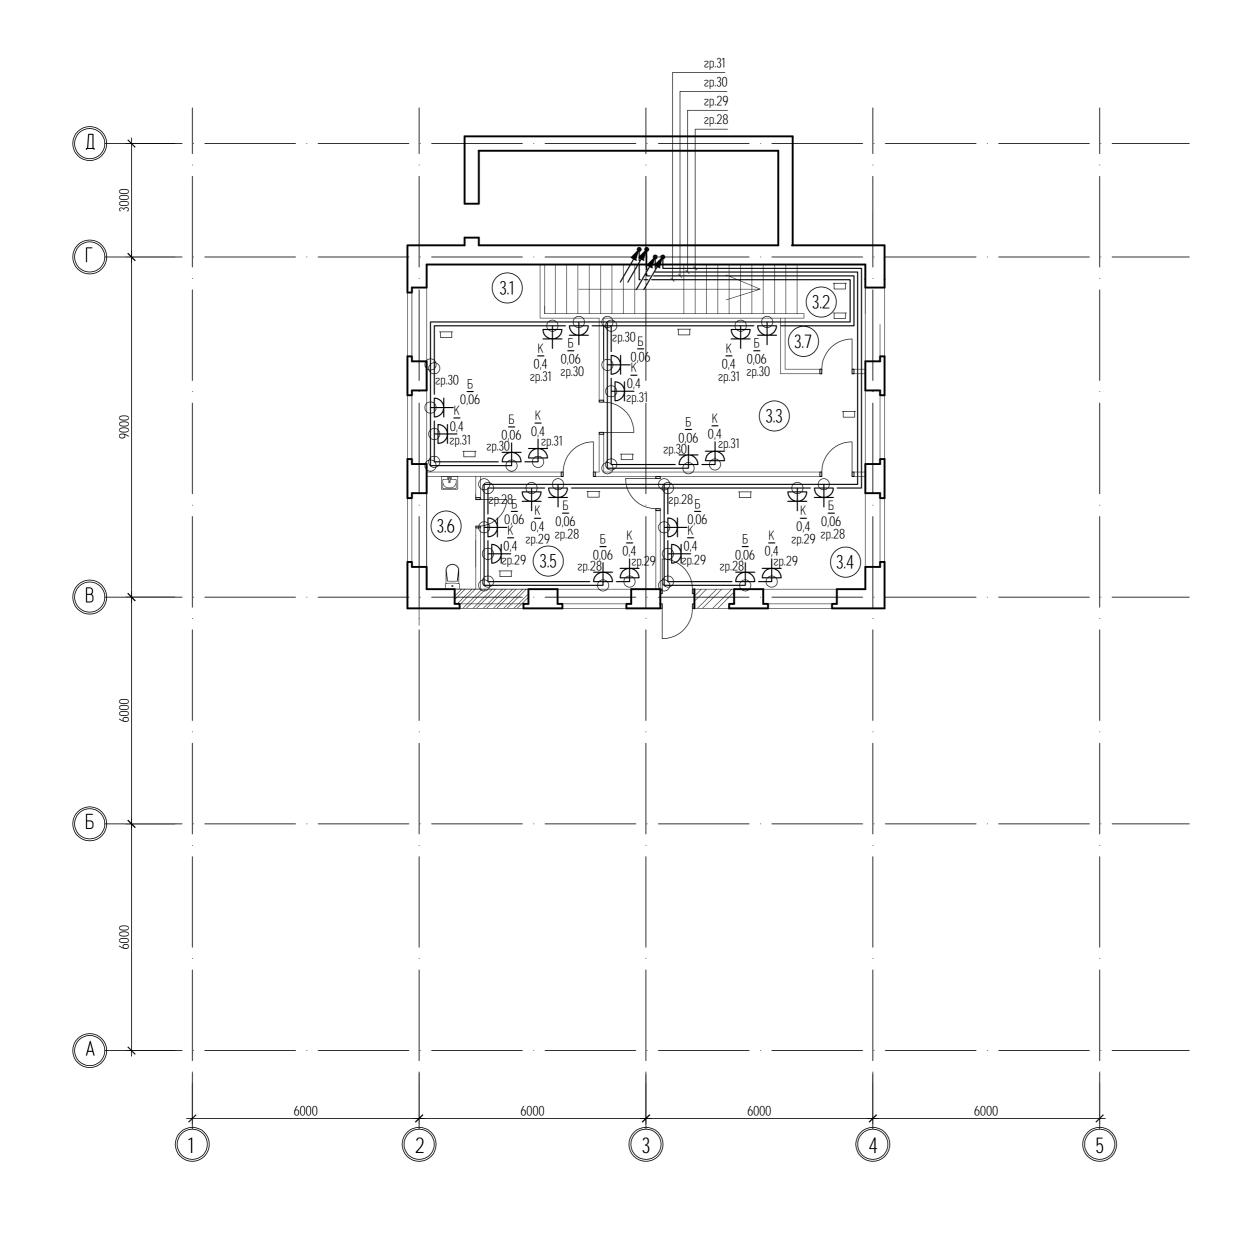

Номер помещ - ения	Наименование	Площадь, м²	Кат. пож. опасн- ости
1	2	3	4
3.1	Кабинет председателя	22,82	
3.2	Лестница		
3.3	Приемная	24,87	
3.4	Кабинет заместителя председателя	16,15	
3.5	Комната отдыха	13,82	
3.6	Санузел	3,87	
3.7	Тамбур	5,50	

Условные обозначения:

🖂 - прокладка в кабель-канале

_____ – штепсельная розетка скрытой установки с защитным контактом IP20;

_ — штепсельная розетка открытой установки с защитным контактом IP54;


______ - ответвительная (распаячная) коробка;

- щит осветительный;

щит аварийного освещения;

- щит вводной;

						04-07-2014-30M.1						
3M.	Кол. уч.	Лист	№ док.	Подп.	Дата	Комплексный капитальный ремонт Мончегорского городского суда и Североморского районного суда.						
ПΠ		Шаве	рин			Силовое электрооборудование и	Стадия	/lucm	Листов			
	аботал ерил	Семиков		Cerry		электроосвещение. Мончегорский городской суд.	Р	16	32			
						План кабельных трасс электрических розеток. З этаж.	000 "Вектор"		ор"			

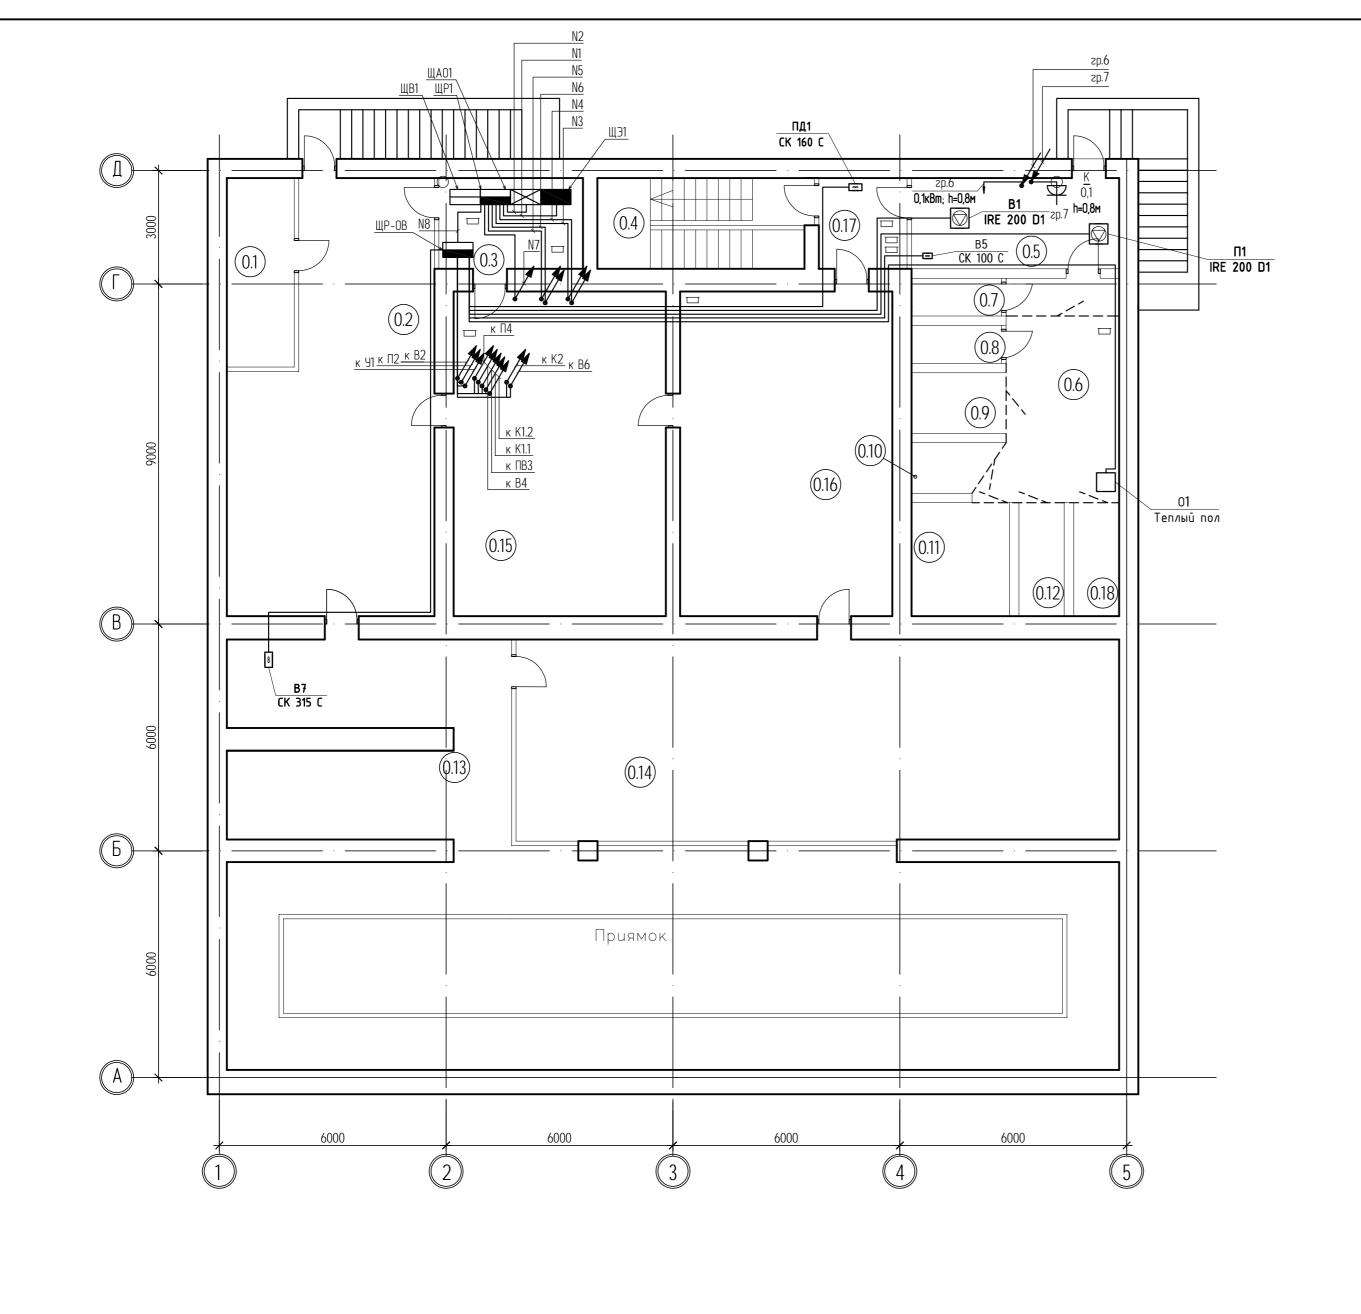


Номер помещ- ения	Наименование	Площадь, м ²	Kam. noж. onach- ocmu
1	2	3	4
0.1	Тепловой узел	8,90	
0.2	Коридор	53,90	
0.3	Электрощитовая	9,14	
0.4	Лестничная клетка	13,48	
0.5	Конвойное помещение	13,18	
0.6	Коридор	23,61	
0.7	Санузел для конвойных	2,38	
0.8	Санузел для подследственных	4,00	
0.9	Камера	4,00	
0.10	Камера	4,12	
0.11	Камера	7,77	
0.12	Камера	4,22	
0.13	Коридор	162,40	
0.14	Архив	95,69	
0.15	Подсобное помещение	48,20	
0.16	Подсобное помещение	48,19	
0.17	Тамбур-шлюз (с подпором воздуха)	5,59	
0.18	Камера	4,22	

<u> Условные обозначения:</u>

- щит осветительный;

- щит аварийного освещения; - щит вводной;

	_										
						04-07-2014-30M.1					
Изм.	Кол. уч.	/lucm	№ док.	Подп.	Дата		Комплексный капитальный ремонт Мончегорского городского суда и Североморского районного суда.				
ГИП		Шаве	рин	. 0		Силовое электрооборудование и	Стадия Лист Листов				
Разра Прове	2 δοπα<i>ι</i> 2 ρυ <i>ι</i>	Семиков		Cerry		электроосвещение. Мончегорский городской суд.	Р	17	32		
						План кабельных трасс силового оборудования. Подвал.	000 "Вектор		ор"		

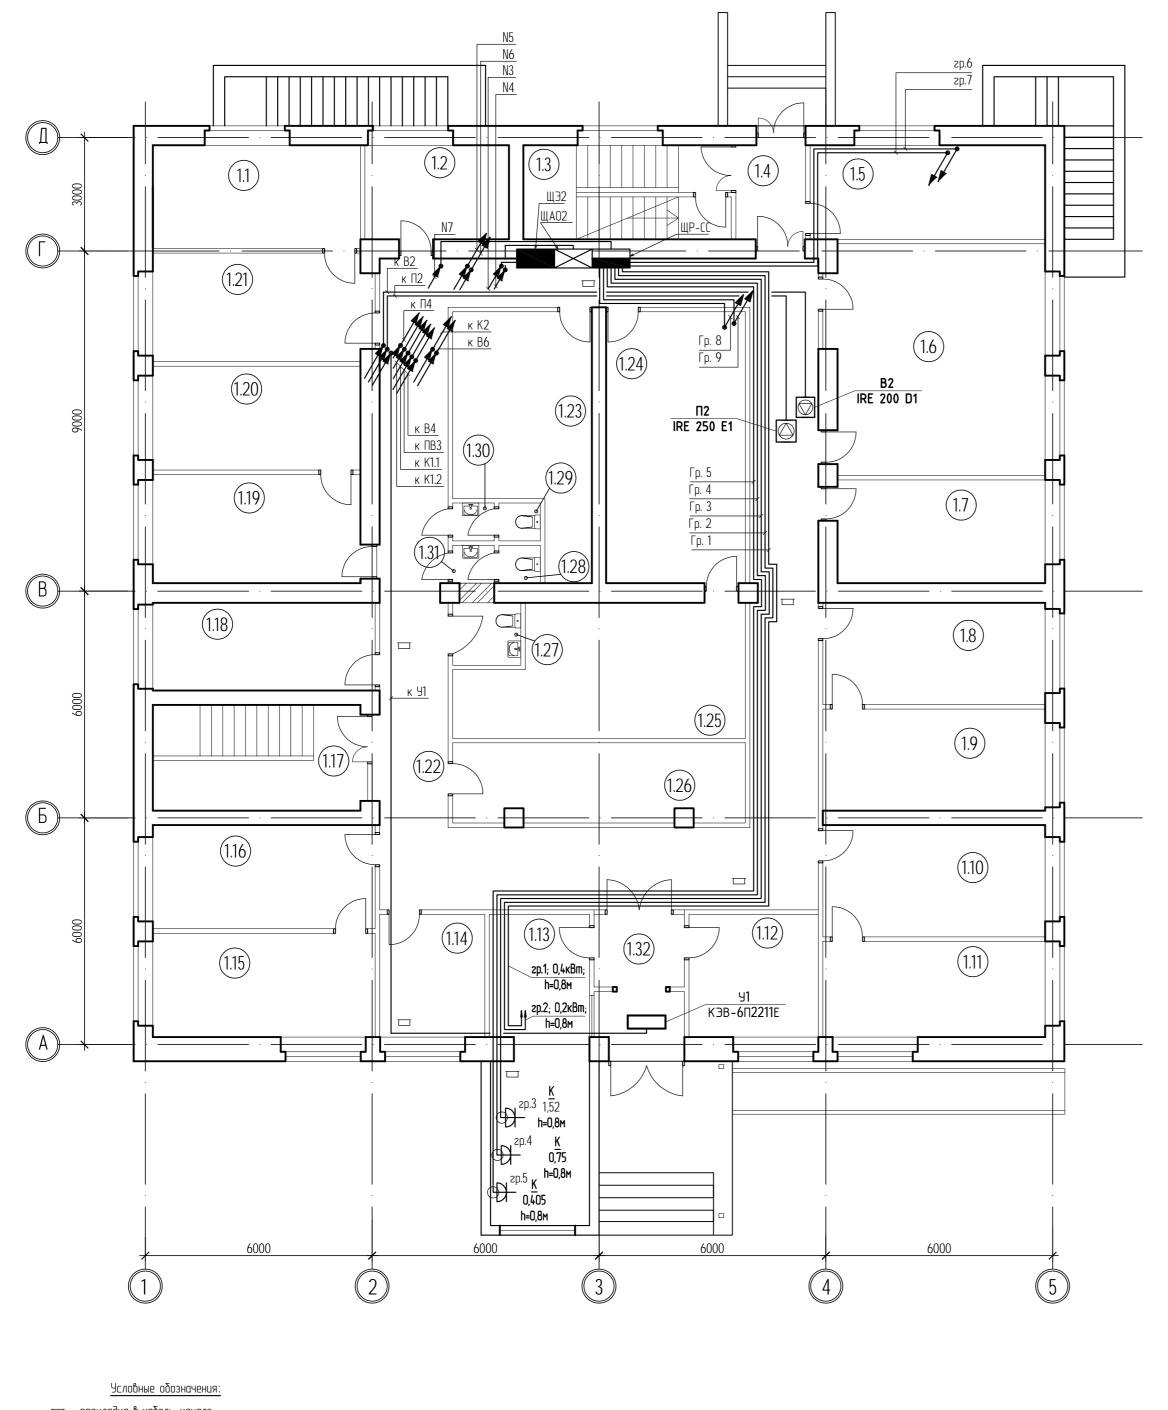


Номер помещ - ения	Наименование	Кат Площадь, пох м ² опасі ост
1	2	3 4
1.1	Кабинет судьи	15,01
1.2	Кабинет архивариуса	9,49
1.3	Лестничная клетка	13,70
1.4	Тамбур	4,59
1.5	Помещение технического персонала	15,47
1.6	Зал судебных заседаний	34,43
1.7	Кабинет начальника отдела	14,99
1.8	Кабинет секретаря	15,82
1.9	Кабинет судьи	15,82
1.10	Кабинет секретаря	17,40
1.11	Кабинет судьи	14,88
1.12	Приемная	11,10
1.13	Кабинет судебных приставов	21,27
1.14	Кабинет администратора	9,02
1.15	Кабинет судьи	16,14
1.16	Кабинет секретаря	16,14
1.17	Лестничная клетка	15,80
1.18	Кабинет	13,64
1.19	Кабинет секретаря	15,78
1.20	Кабинет судьи	15,07
1.21	Кабинет секретаря	16,56
1.22	Коридор	98,68
1.23	Архив	20,96
1.24	Архив	26,42
1.25	Архив	24,62
1.26	Комната приема пищи	16,01
1.27	Санузел для МГН	2,97
1.28	Санузел	1,10
1.29	Санузел	1,10
1.30	Тамбур (с умывальником)	1,10
1.31	Тамбур (с умывальником)	1,10
1.32	Тамбур	8,90

🗆 - прокладка в кабель-канале

- щит осветительный; - щит аварийного освещения;

- щит вводной;


						04-07-2014-30M.1					
1зм.	Кол. уч.	/lucm	№ док.	Подп.	Дата	Комплексный капитальный ремонт Мончегорского городского суда и Североморского районного суда.					
ГИП	•	Шаве	рин			Силовое электрооборудование и Стадия Лист Листов					
Разработал Проверил		Семиков		Cerry		электроосвещение. Мончегорский городской суд.	Р	18	32		
						План кабельных трасс силового оборудования. 1 этаж.	000 "Вектор"		ор"		

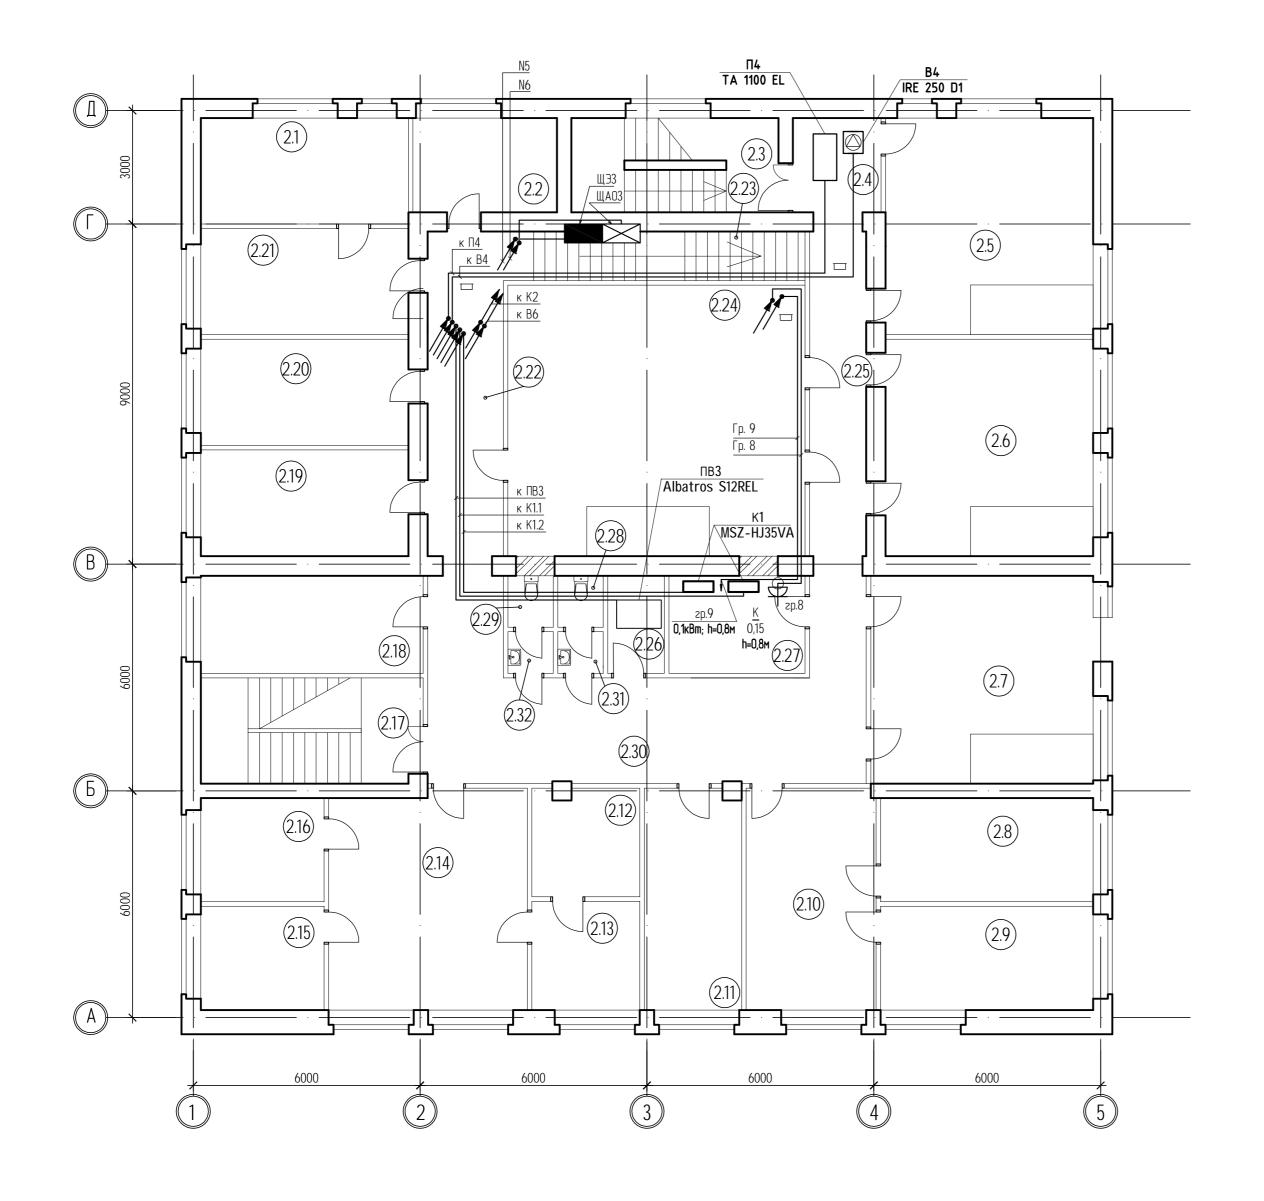

Номер помещ - ения	Наименование	Площадь, м ²	Кат. пож. опасн- ости
1	2	3	4
2.1	Кабинет судьи	15,37	
2.2	Склад общего отдела	9,48	
2.3	Лестничная клетка		
2.4	Коридор	5,8	
2.5	Зал судебных заседаний	31,46	
2.6	Зал судебных заседаний	31,51	
2.7	Зал судебных заседаний	32,34	
2.8	Кабинет судьи	15,43	
2.9	Кабинет судьи	15,43	
2.10	Кабинет секретаря	20,13	
2.11	Кабинет консультанта	14,95	
2.12	Архив текущих дел	8,04	
2.13	Кабинет начальника ОДП	8,20	
2.14	Канцелярия	30,16	
2.15	Канцелярия	8,95	
2.16	Канцелярия	8,95	
2.17	Лестничная клетка		
2.18	Кабинет начальника общего отдела	15,17	
2.19	Кабинет прокурора	15,42	
2.20	Совещательная комната	15,42	
2.21	Кабинет секретаря	15,43	
2.22	Коридор	18,48	
2.23	Лестница	9,07	
2.24	Зал судебных заседаний	56,36	
2.25	Коридор	12,88	
2.26	Подсобное помещение	6,7	
2.27	Серверная	10,00	
2.28	Санузел	1,6	
2.29	Санузел	1,6	
2.30	Коридор	41,87	
2.31	Тамбур (с умывальником)	1,32	
2.32	Тамбур (с умывальником)	1,32	

<u> Условные обозначения:</u>
🗆 - прокладка в кабель-канале
- щит осветительный;
- щит аварийного освещения;
- щит вводной;
- щит распределительный;

						04-07-2014-30	M.1			
1зм.	Кол. уч.	/lucm	№ док.	Подп.	Дата	Комплексный капитальный ремонт Монче Североморского районі				
ГИП	•	Шаве	рин			Силовое электрооборудование и	Стадия	/lucm	Листов	
Разра	ι δοπα<i>ι</i> epu <i>ι</i>	Семиков		Cerry		электроосвещение. Мончегорский городской суд.	Р	P 19 32		
						План кабельных трасс силового оборудования. 2 этаж.		000 "Вект	ор"	

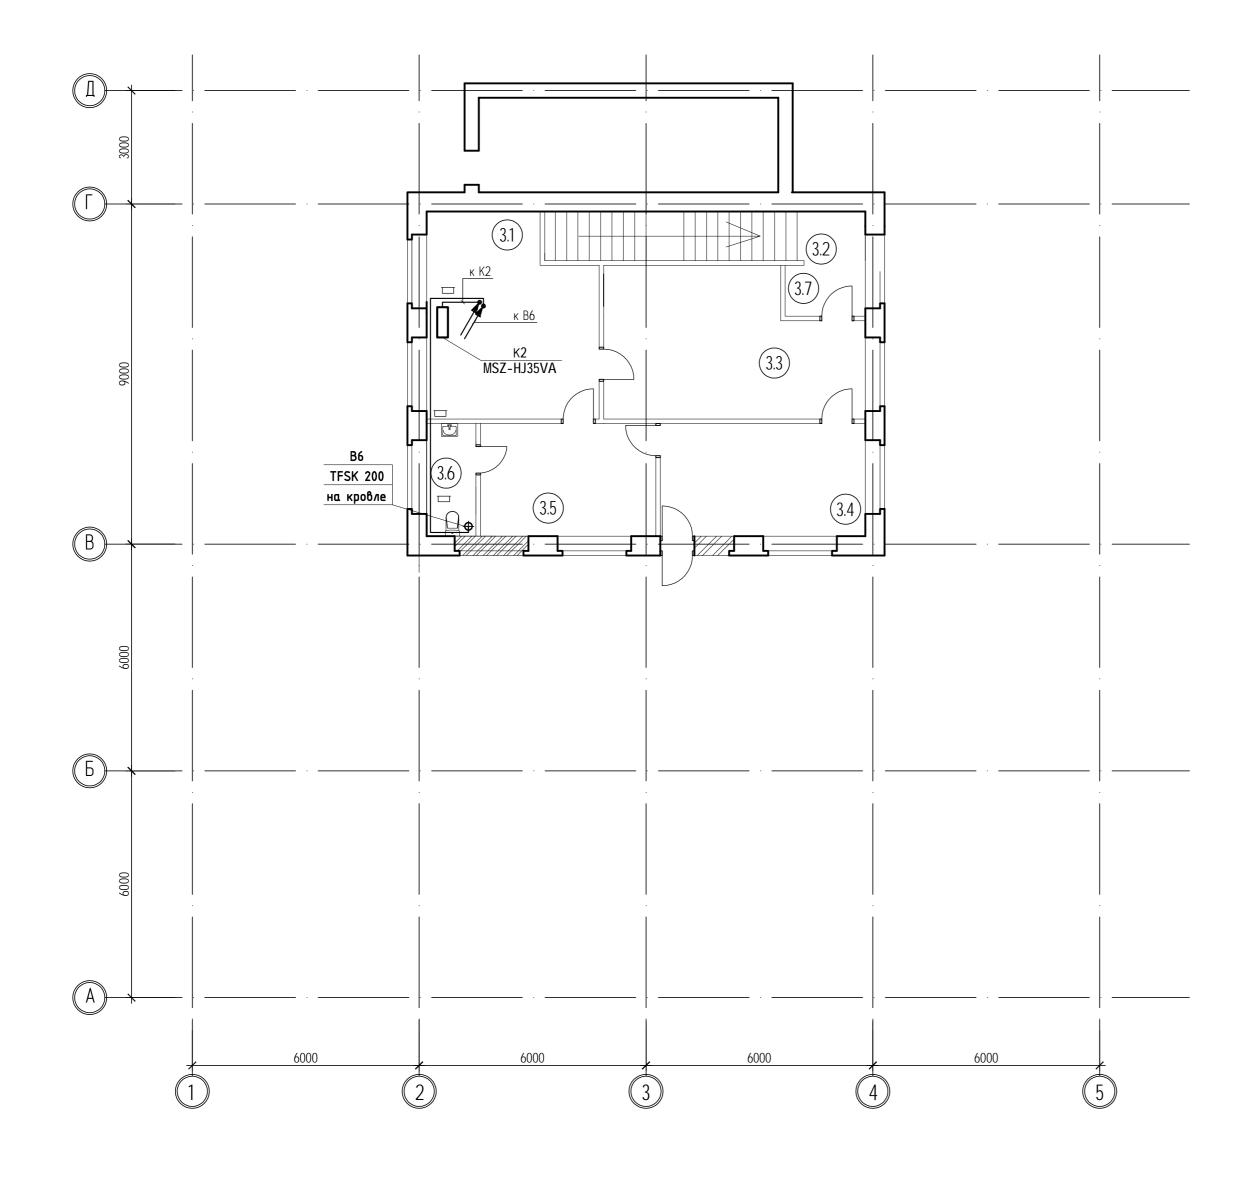

Условные обозначения:

🖂 - прокладка в кабель-канале

- щит осветительный;

- щит вводной;


- щит аварийного освещения;

- щит распределительный;

Экспликация помещений

Номер помещ - ения	Наименование	Площадь, м ²	Кат. пож. опасн- ости
1	2	3	4
3.1	Кабинет председателя	22,82	
3.2	Лестница		
3.3	Приемная	24,87	
3.4	Кабинет заместителя председателя	16,15	
3.5	Комната отдыха	13,82	
3.6	Санузел	3,87	
3.7	Тамбур	5,50	

О4-07-2014-30М.1 Комплексный капитальный ремонт Мончегорского городского суда и Североморского районного суда. ГИП Шаверин Силовое электрооборудование и Электроосвещение. Мончегорский Р 20 32 Проверил План кабельных трасс силового оборудования. 3 этаж.

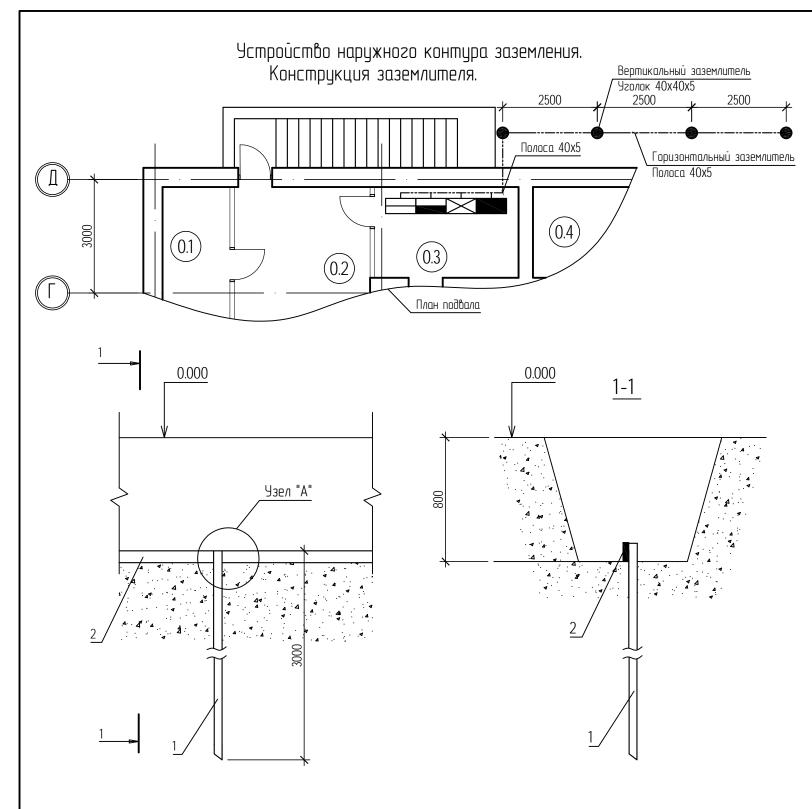


Примечания:

- 1. Длина сварного шва должна быть не менее 6d, высота шва не менее 4мм.
- 2. Сварные швы покрывают битумным лаком для защиты от коррозии.
- Траншеи для заземлителей засыпать однородным грунтом,
 не содержащим камней, щебня и строительного мусора. Засыпка должна производиться с утрамбовкой грунта.
- На коротких участках (пересечение с подземными коммуникациями)
 допускается уменьшение закладки горизонтального заземлителя (поз.2)
 до 500 мм с обязательной защитой асбестоцементной трубой.

Поз.	Обозначение, тип	Наименование	Кол.	Примечание
1	ГОСТ 8509-93	Уголок 40x40x5		
2	ГОСТ 103-76	Полоса 40х5 Ст.3.		

Узел "А"

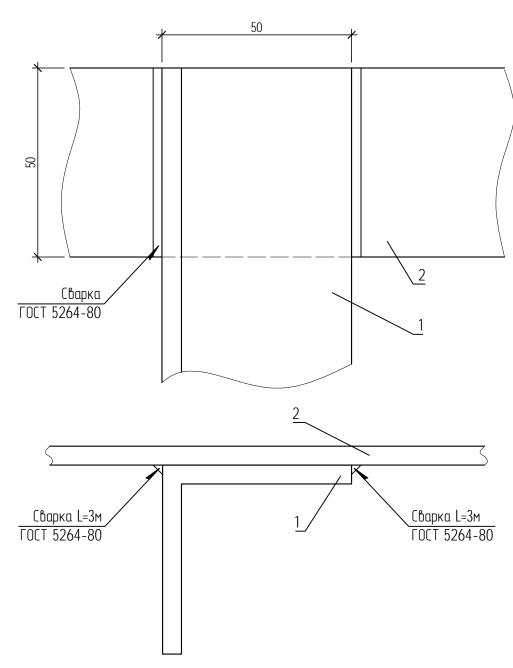


						04-07-2014-∃0M.1				
1зм.	Кол. уч.	/lucm	№ док.	Подп.	Дата	Комплексный капитальный ремонт Мончегорского городского суда и Североморского районного суда.				
ГИП Шавер		рин	- 0		Силовое электрооборудование и	Стадия	/lucm	Листов		
Разра Прове	ι δοπα<i>ι</i> epu <i>ι</i>	Семиков		Cerry		электроосвещение. Мончегорский городской суд.	Р	P 21 32		
	просеран				Устройство наружного контура заземления.		000 "Bekmi	ор"		

Ведомость объемов работ по устройству контура заземления.

№ n/n	Наименование видов работ	Количество на траншею	Примечание
1	2	3	4
	1. Строительные работы по контуру заземления		
1.1	Рытье траншеи в грунте второй категории вручную		
	без разборки и восстановления асфальтового покрытия		
	для прокладки полосовой стали 5x50 мм		
	(Строит. длина=78,1 м)	14,1	M ³
1.2	Обратная засыпка траншеи	14,1	M ³
	2. Монтажные работы по контуру заземления		
2.1	Прокладка Ст. 5x40 мм в готовой траншее	78,1	М
2.2	Забивка электродов Cm 40x40x5 мм длиной 3 м	16	шm.

						04-07-2014-30M.1				
Изм.	Кол. уч.	/lucm	№ док.	Подп.	Дата	Комплексный капитальный ремонт Мончегорского городского суда и Североморского районного суда.				
ГИП			Шаверин			Силовое электрооборудование и	Стадия	/lucm	Листов	
<u> </u>	аботал терил	Семиков		Cerry		электроосвещение. Мончегорский городской суд.	Р	22	32	
	просеран					Ведомость объемов работ по устройству заземления.		000 "Вект	ор"	

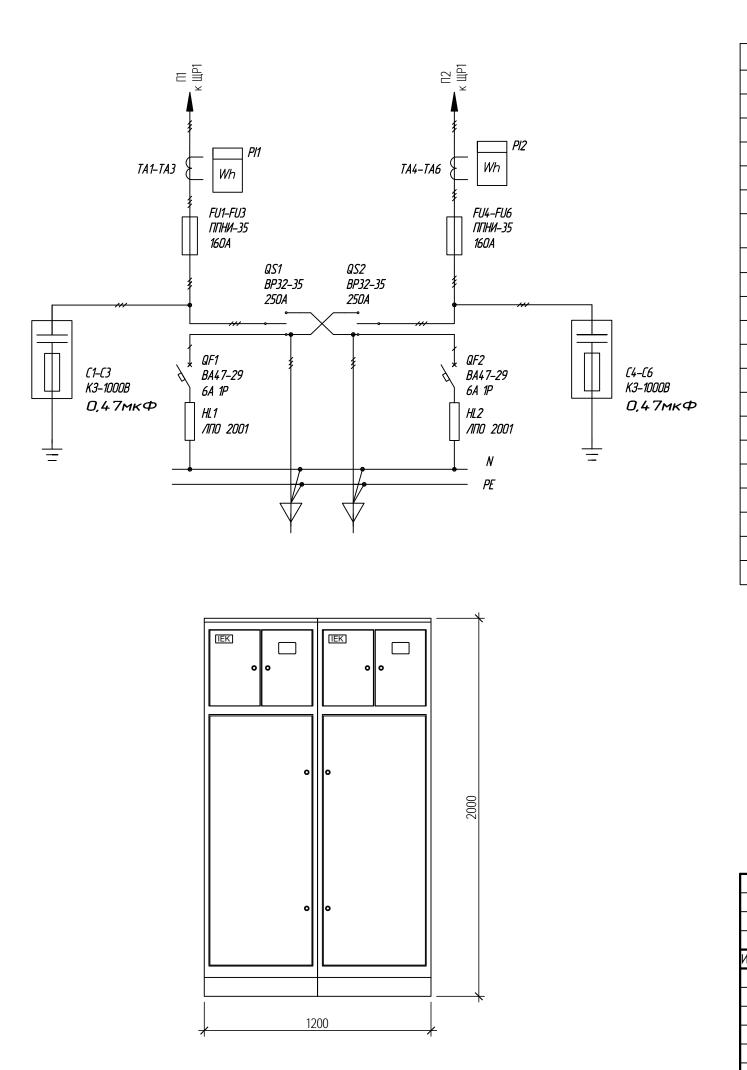


COLMACOBAHO


Взам. инв.N


Подпись и дата


Поз.	Обозначение	Наименование	Кол	Примеч.
1	C1-C6	Конденсатор КЗ-1000В 0,47мкФ	6	IEK
2	QS1,QS2	Переключатель ВР32-35В 71250, 250А	2	IEK
3	FU1-FU6	Предохранитель ППНИ-35, габ.1, 100 А	6	IEK
4		Держатель предохранителя		IEK
		ДП-35, габарит 1, 250A IEK	6	
5		Рукоятка съема РС-1 IEK	1	IEK
6	TA1-TA3, TA4-TA6	Трансформаторы тока 150/5, ТТИ-30	6	
7	Pl1, Pl2	Счетчик электроэнергии трансф. включения, кл. точн. 0,5	2	
8	QF1, QF2	Автоматический выключатель		IEK
		ВА47-29 1P 6A x-ка C	2	
9	HL1, HL2	Светильник с люминесцентной лампой		IEK
		ЛПО 2001, 8Bm	2	
10		Шкаф напольный цельносварной		IEK
		BPY-3 20.60.45 IP31 TITAN	2	
11		Панель боковая для		IEK
		BPY 20.60.45 IP31 TITAN	1	
12		Уголок вертикальный 600 TITAN, IEK	4	4 уп. (8 шт.)
13		Уголок вертикальный 1275 TITAN, IEK	2	2 yn. (4 шm.)
14		Панель монтажная 250x265 TITAN, IEK	2	2 уп. (4 шт.)
15		Панель монтажная 500x265 TITAN, IEK	2	2 уп. (4 шт.)


						04-07-2014-30M.1						
Изм.	Кол. уч.	Лист	№ док.	Подп.	Дата	Комплексный капитальный ремонт Мончегорского городского суда и Североморского районного суда.						
ГИП		Шаверин		Шаверин		Силовое электрооборудование и		/lucm	Листов			
Разр ов	1δομαν	Семиков		Cerry		электроосвещение. Мончегорский городской суд.	Р	23	32			
						Вводная панель ЩВ1. Спецификация.		000 "Вект	ор"			

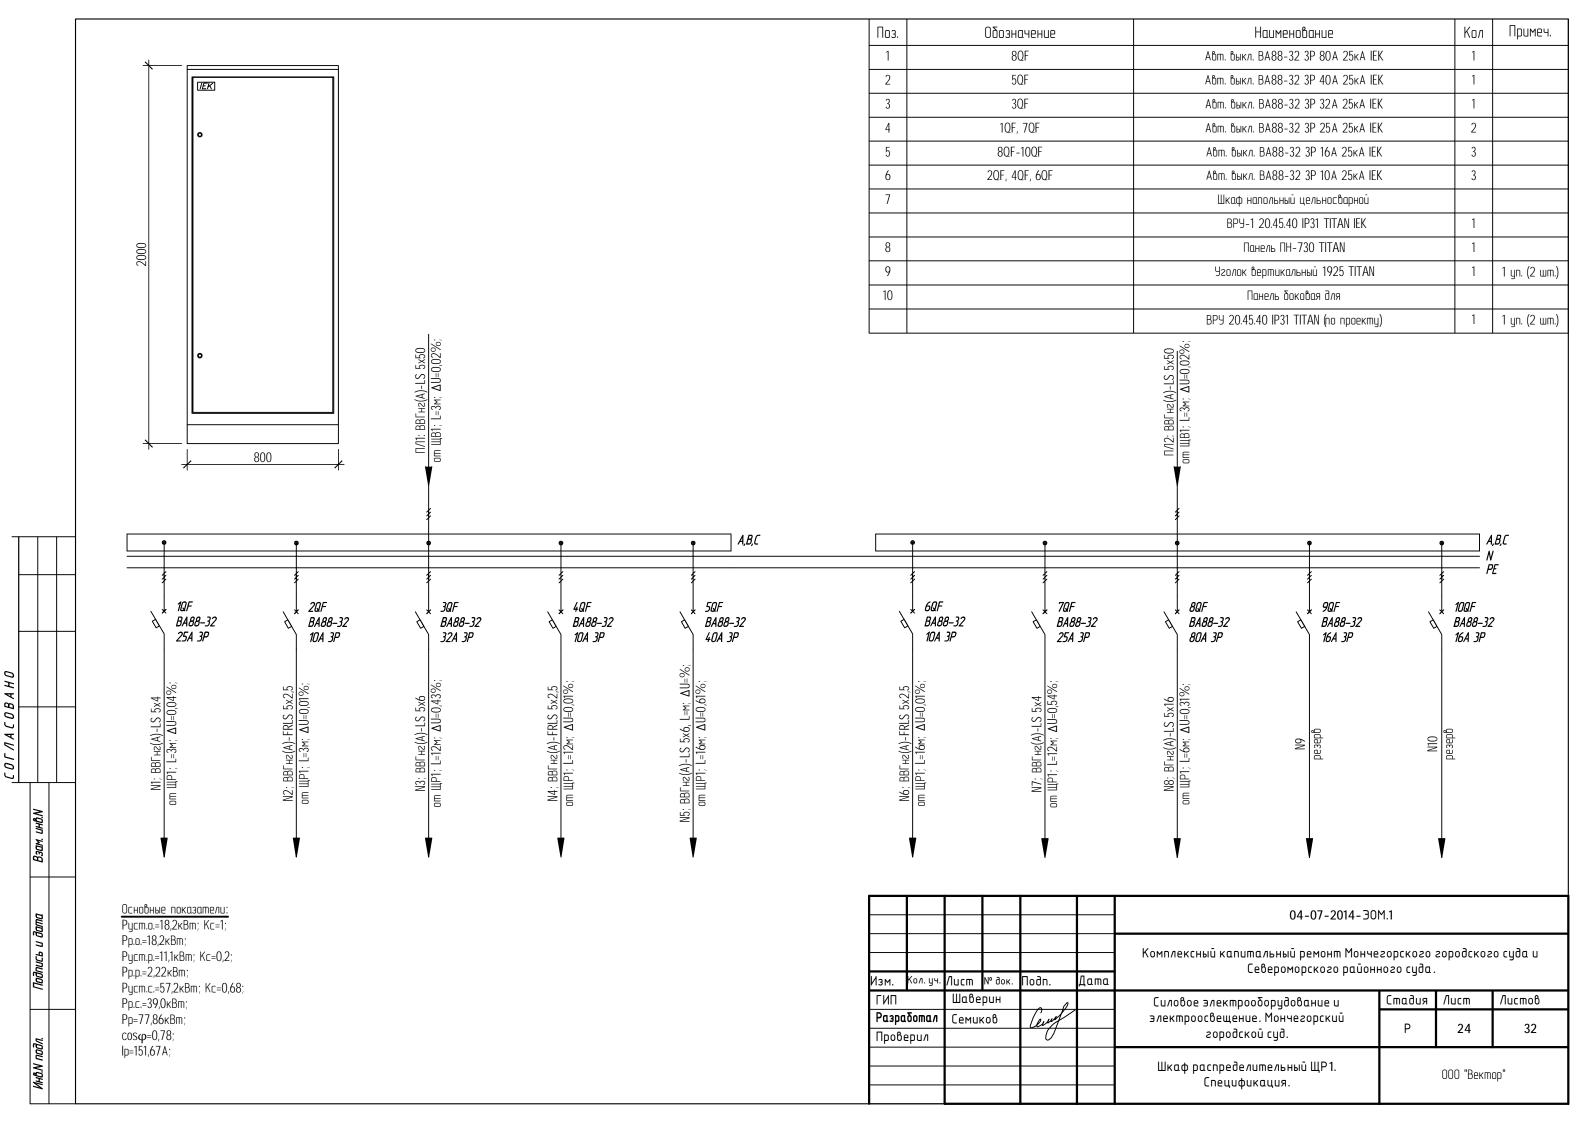


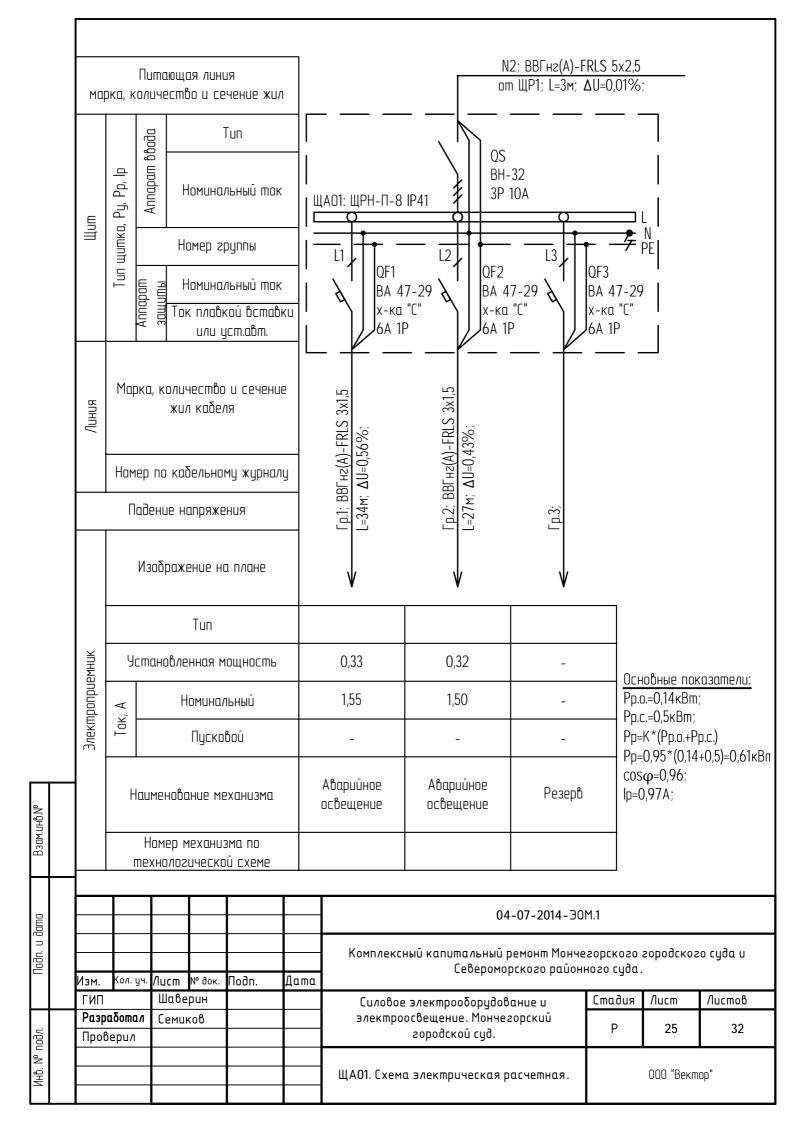


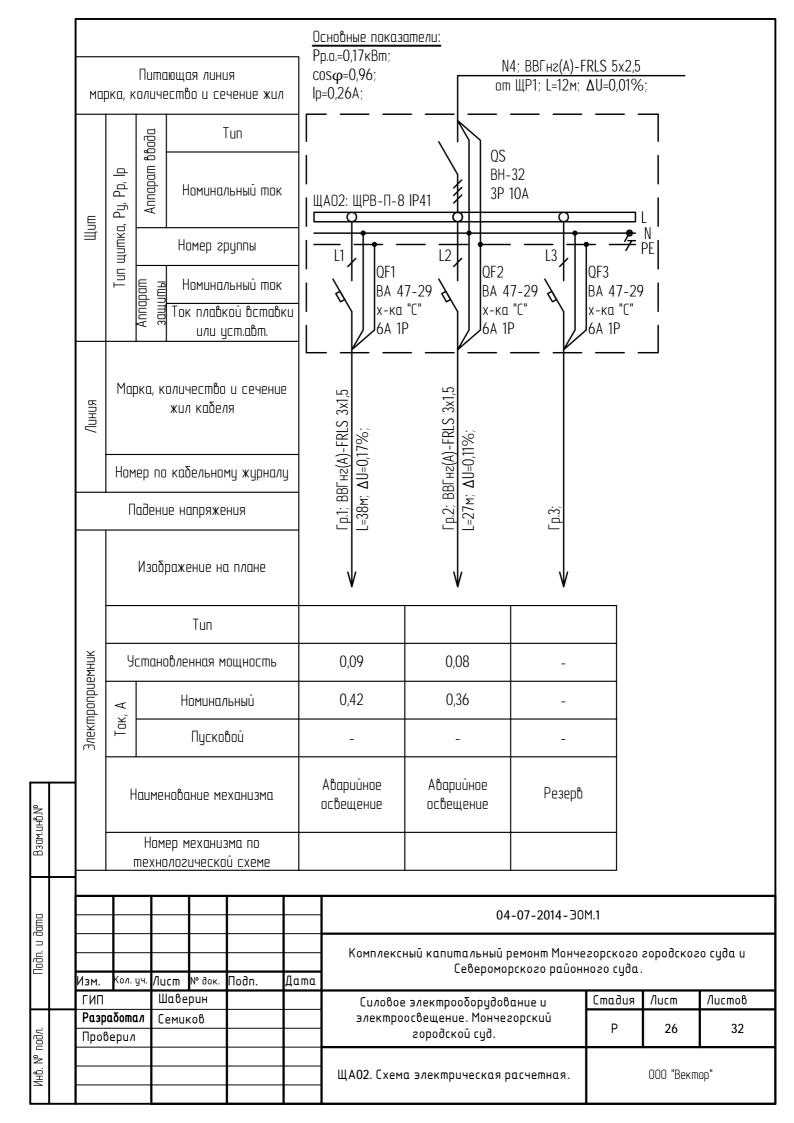


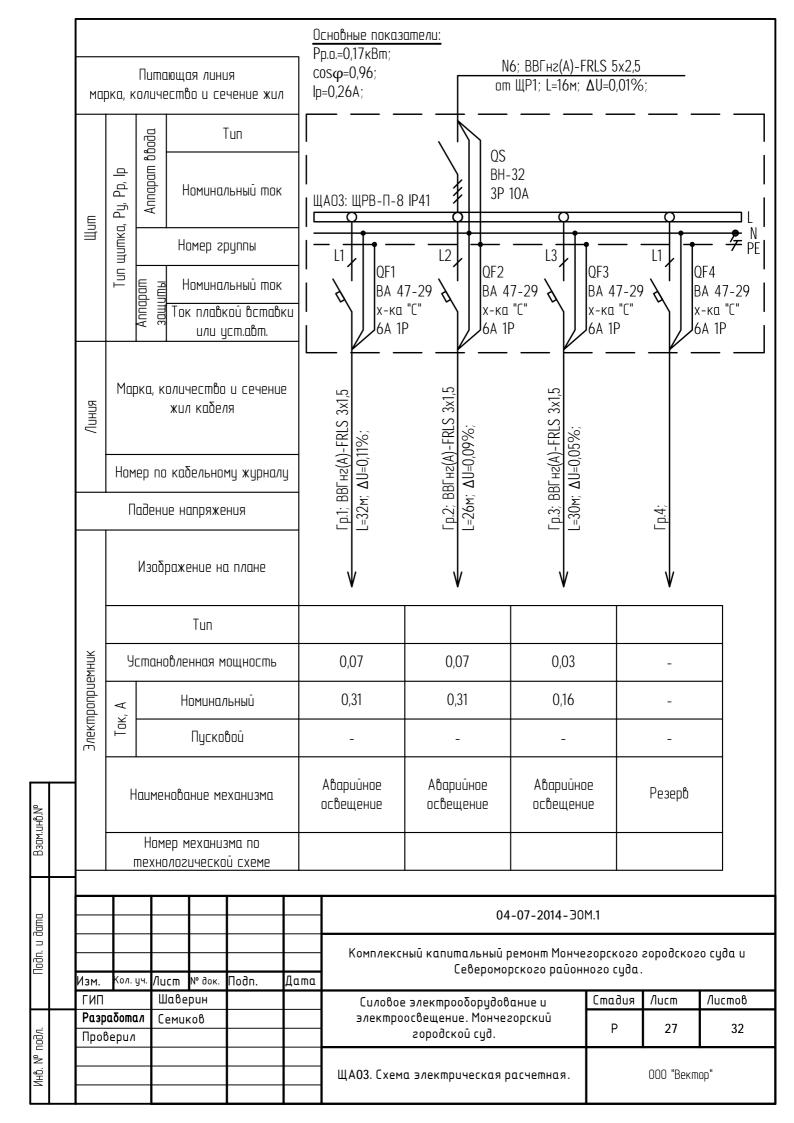


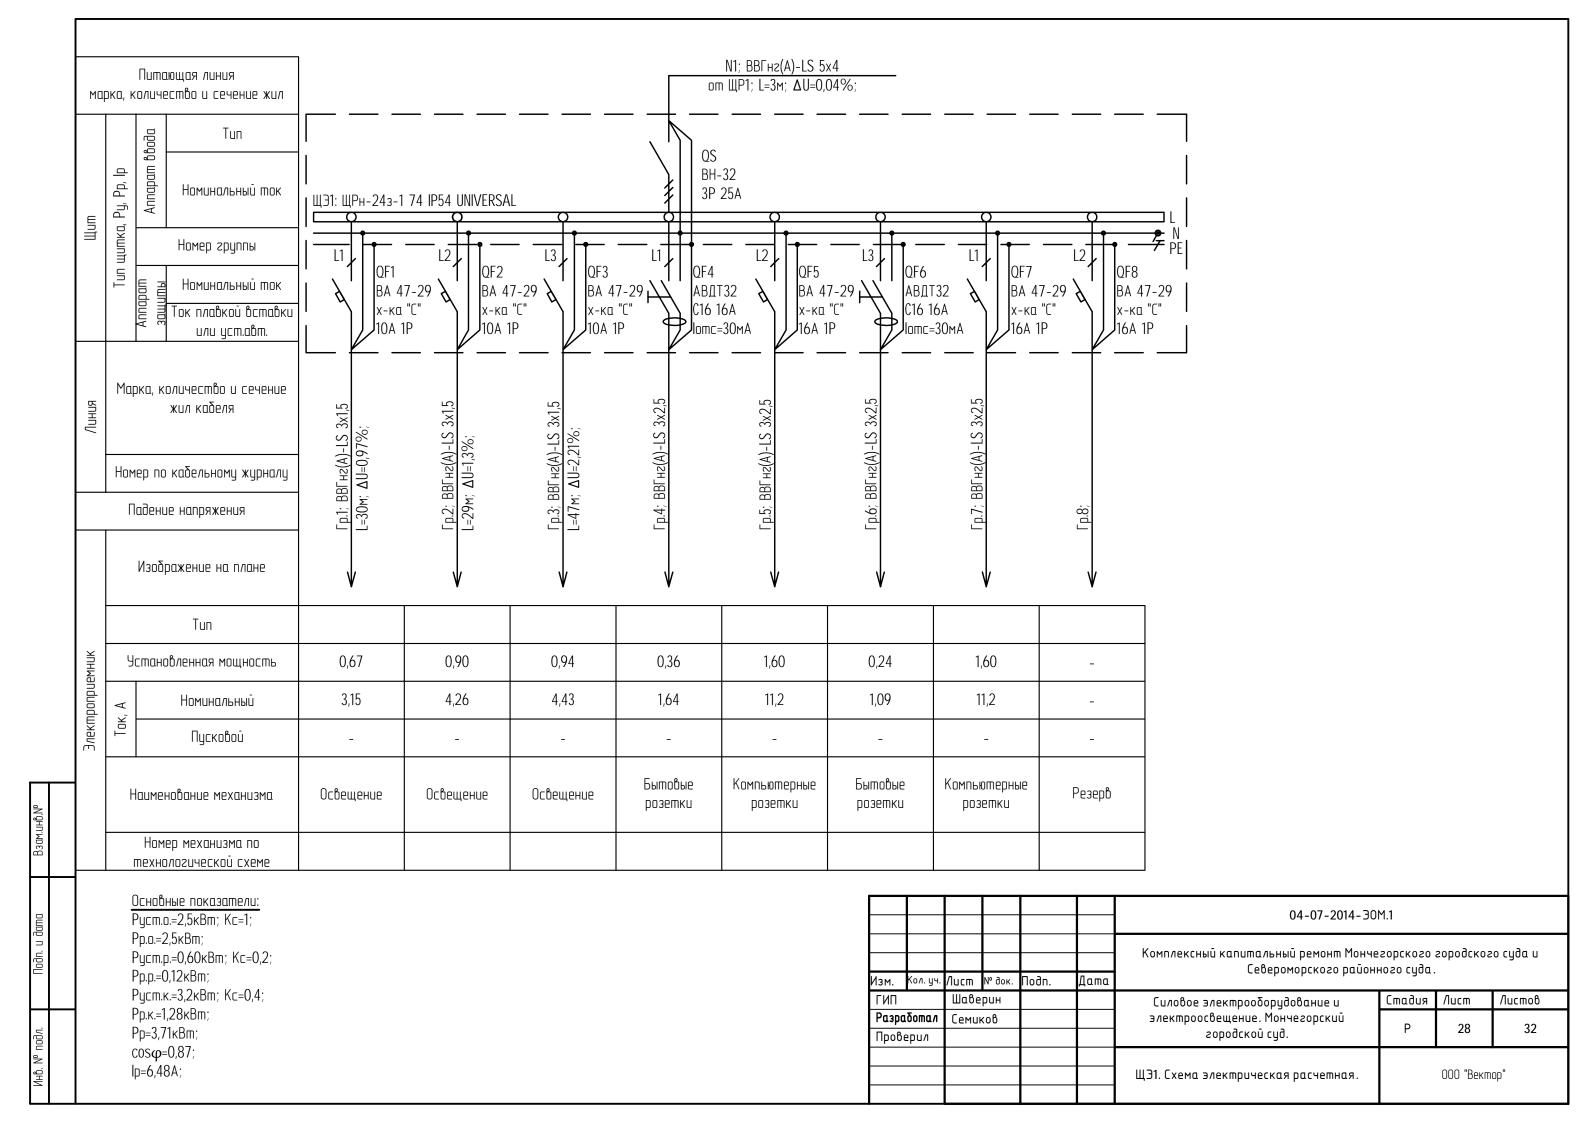


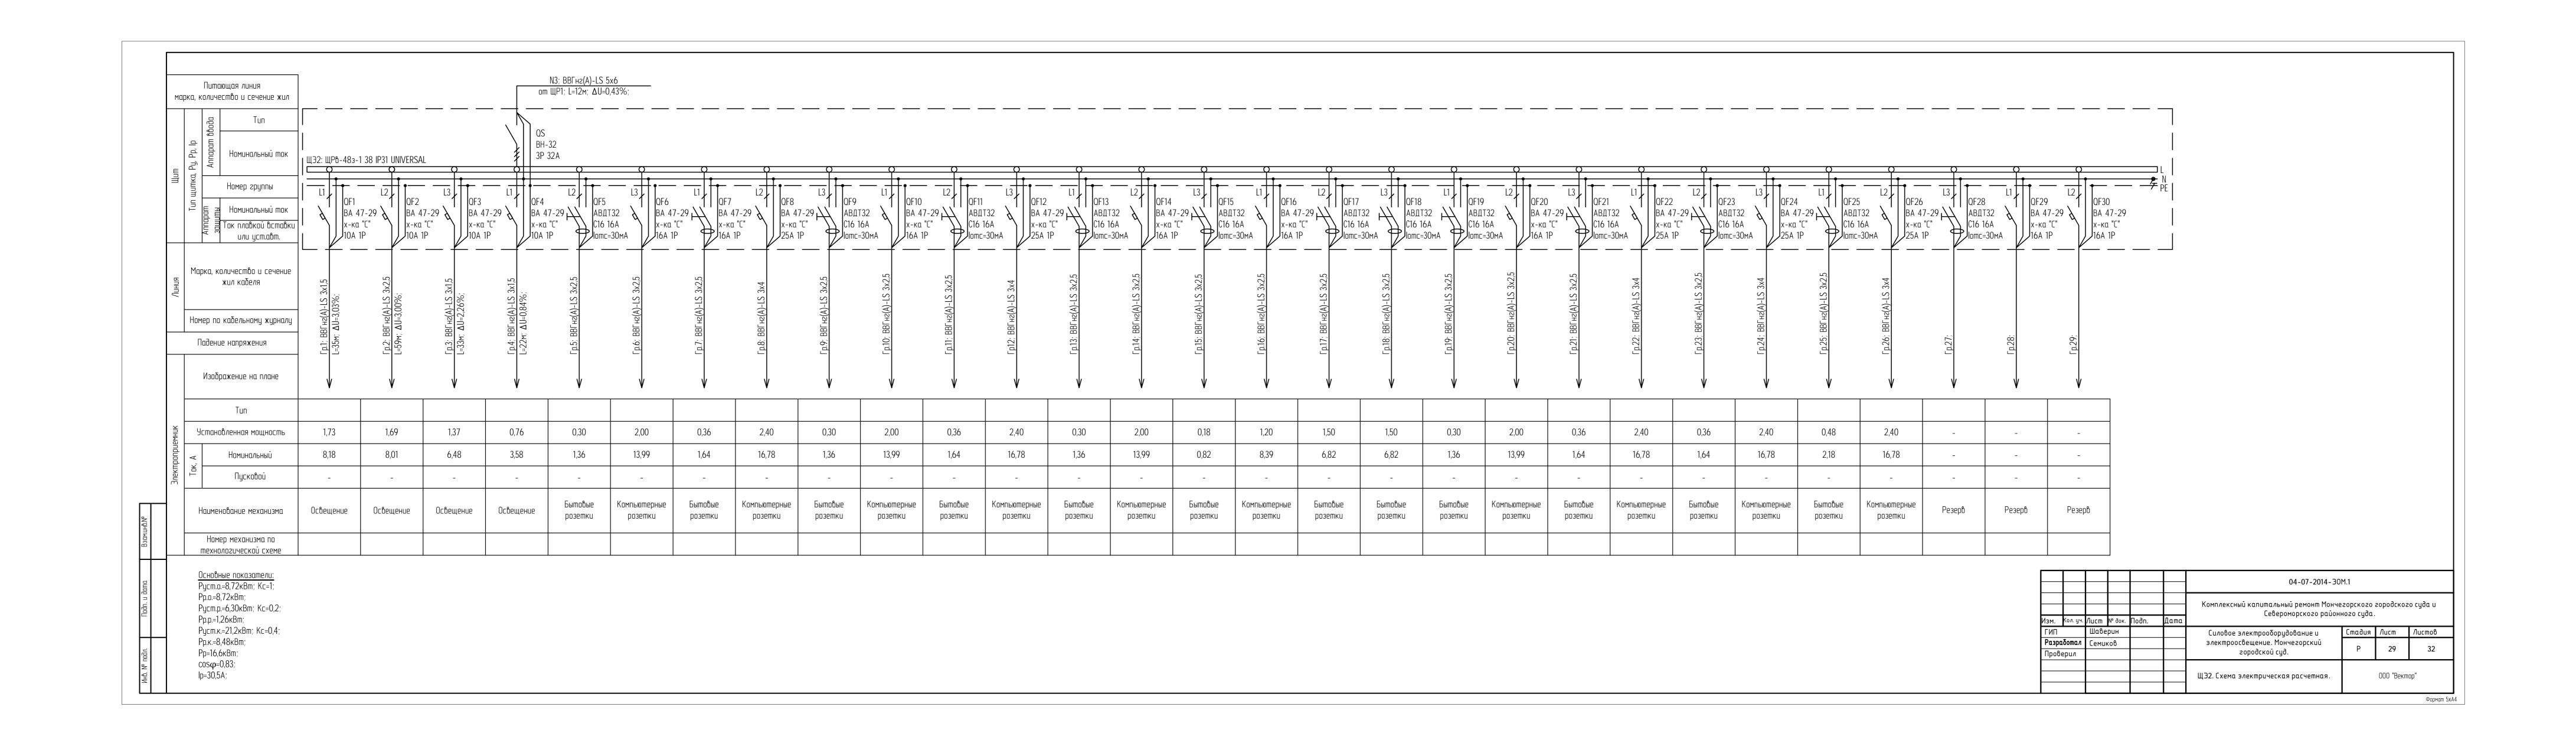

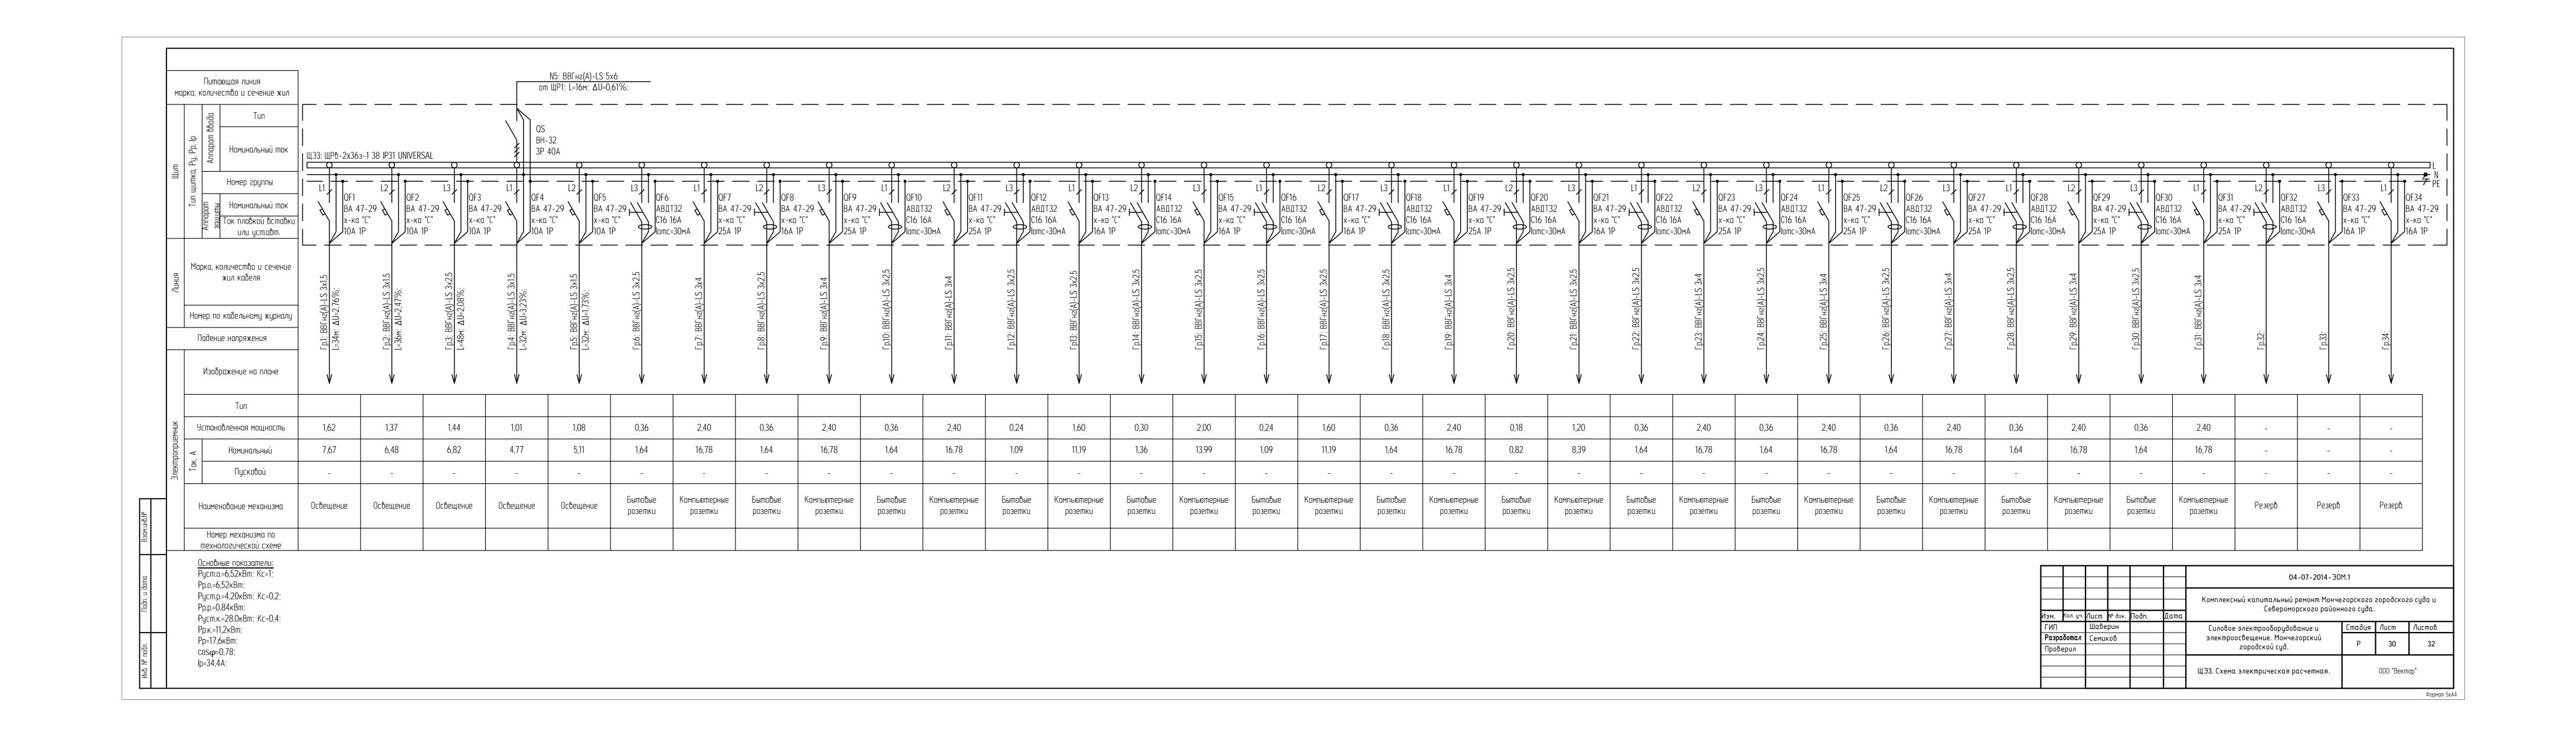

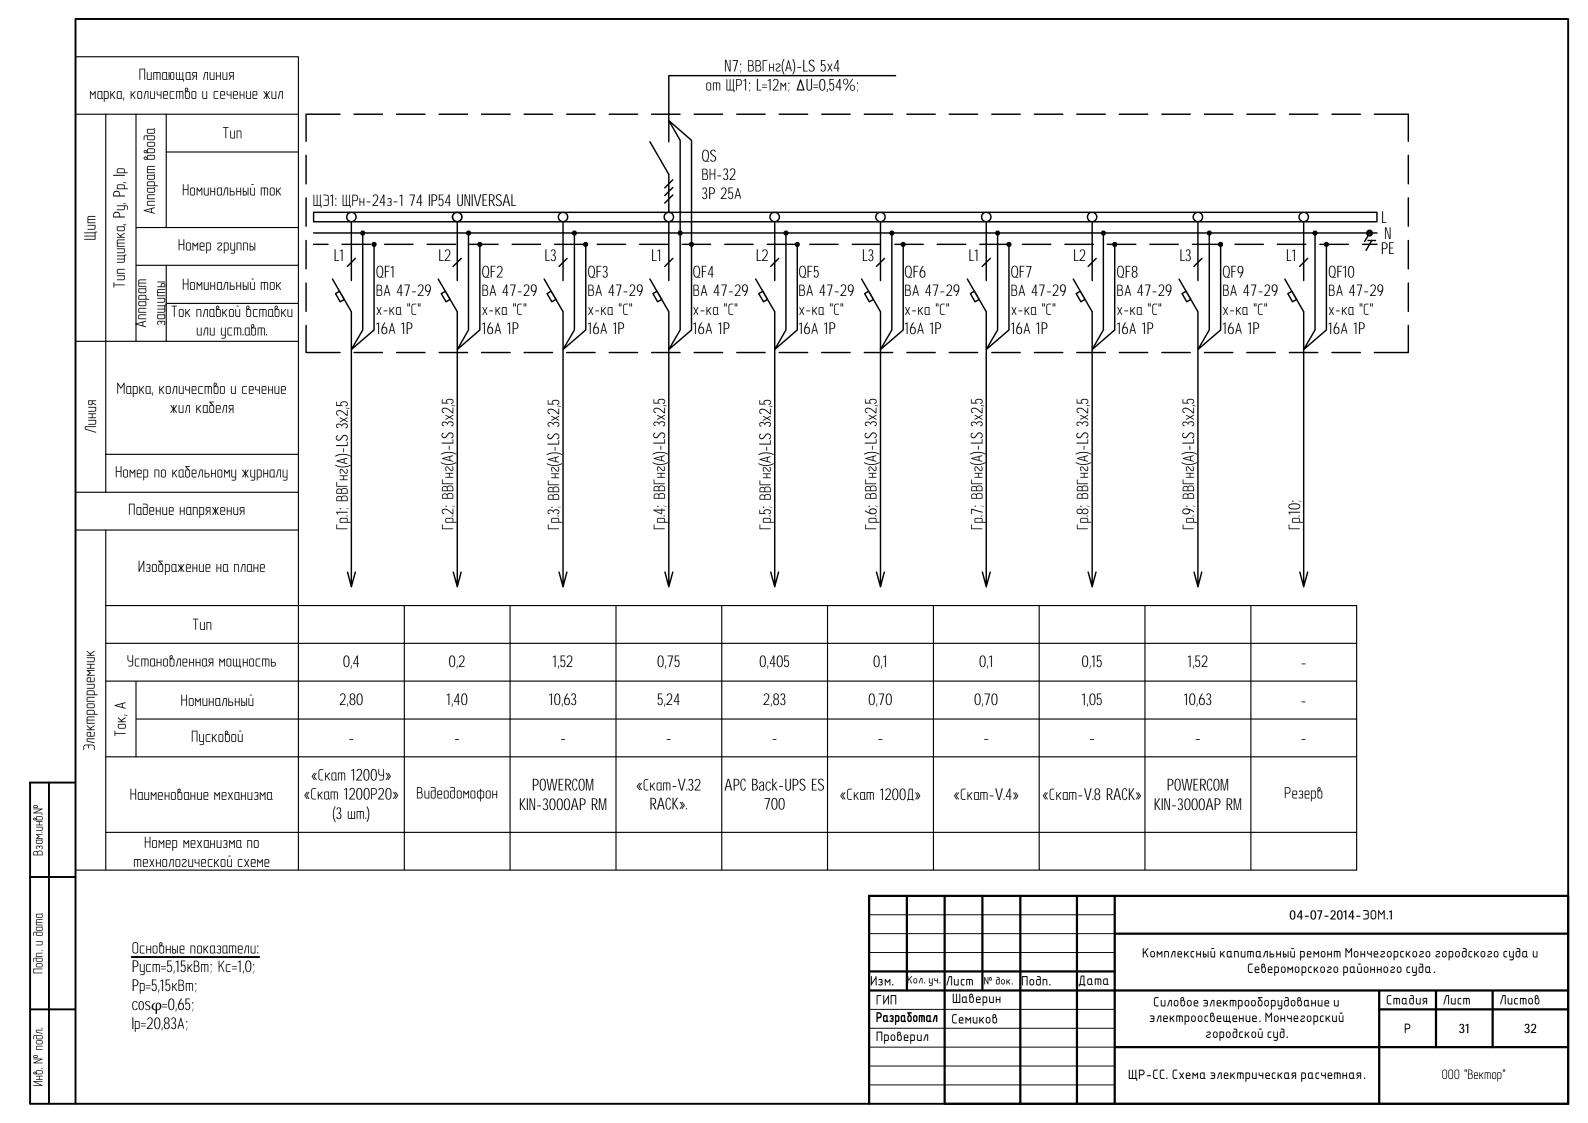

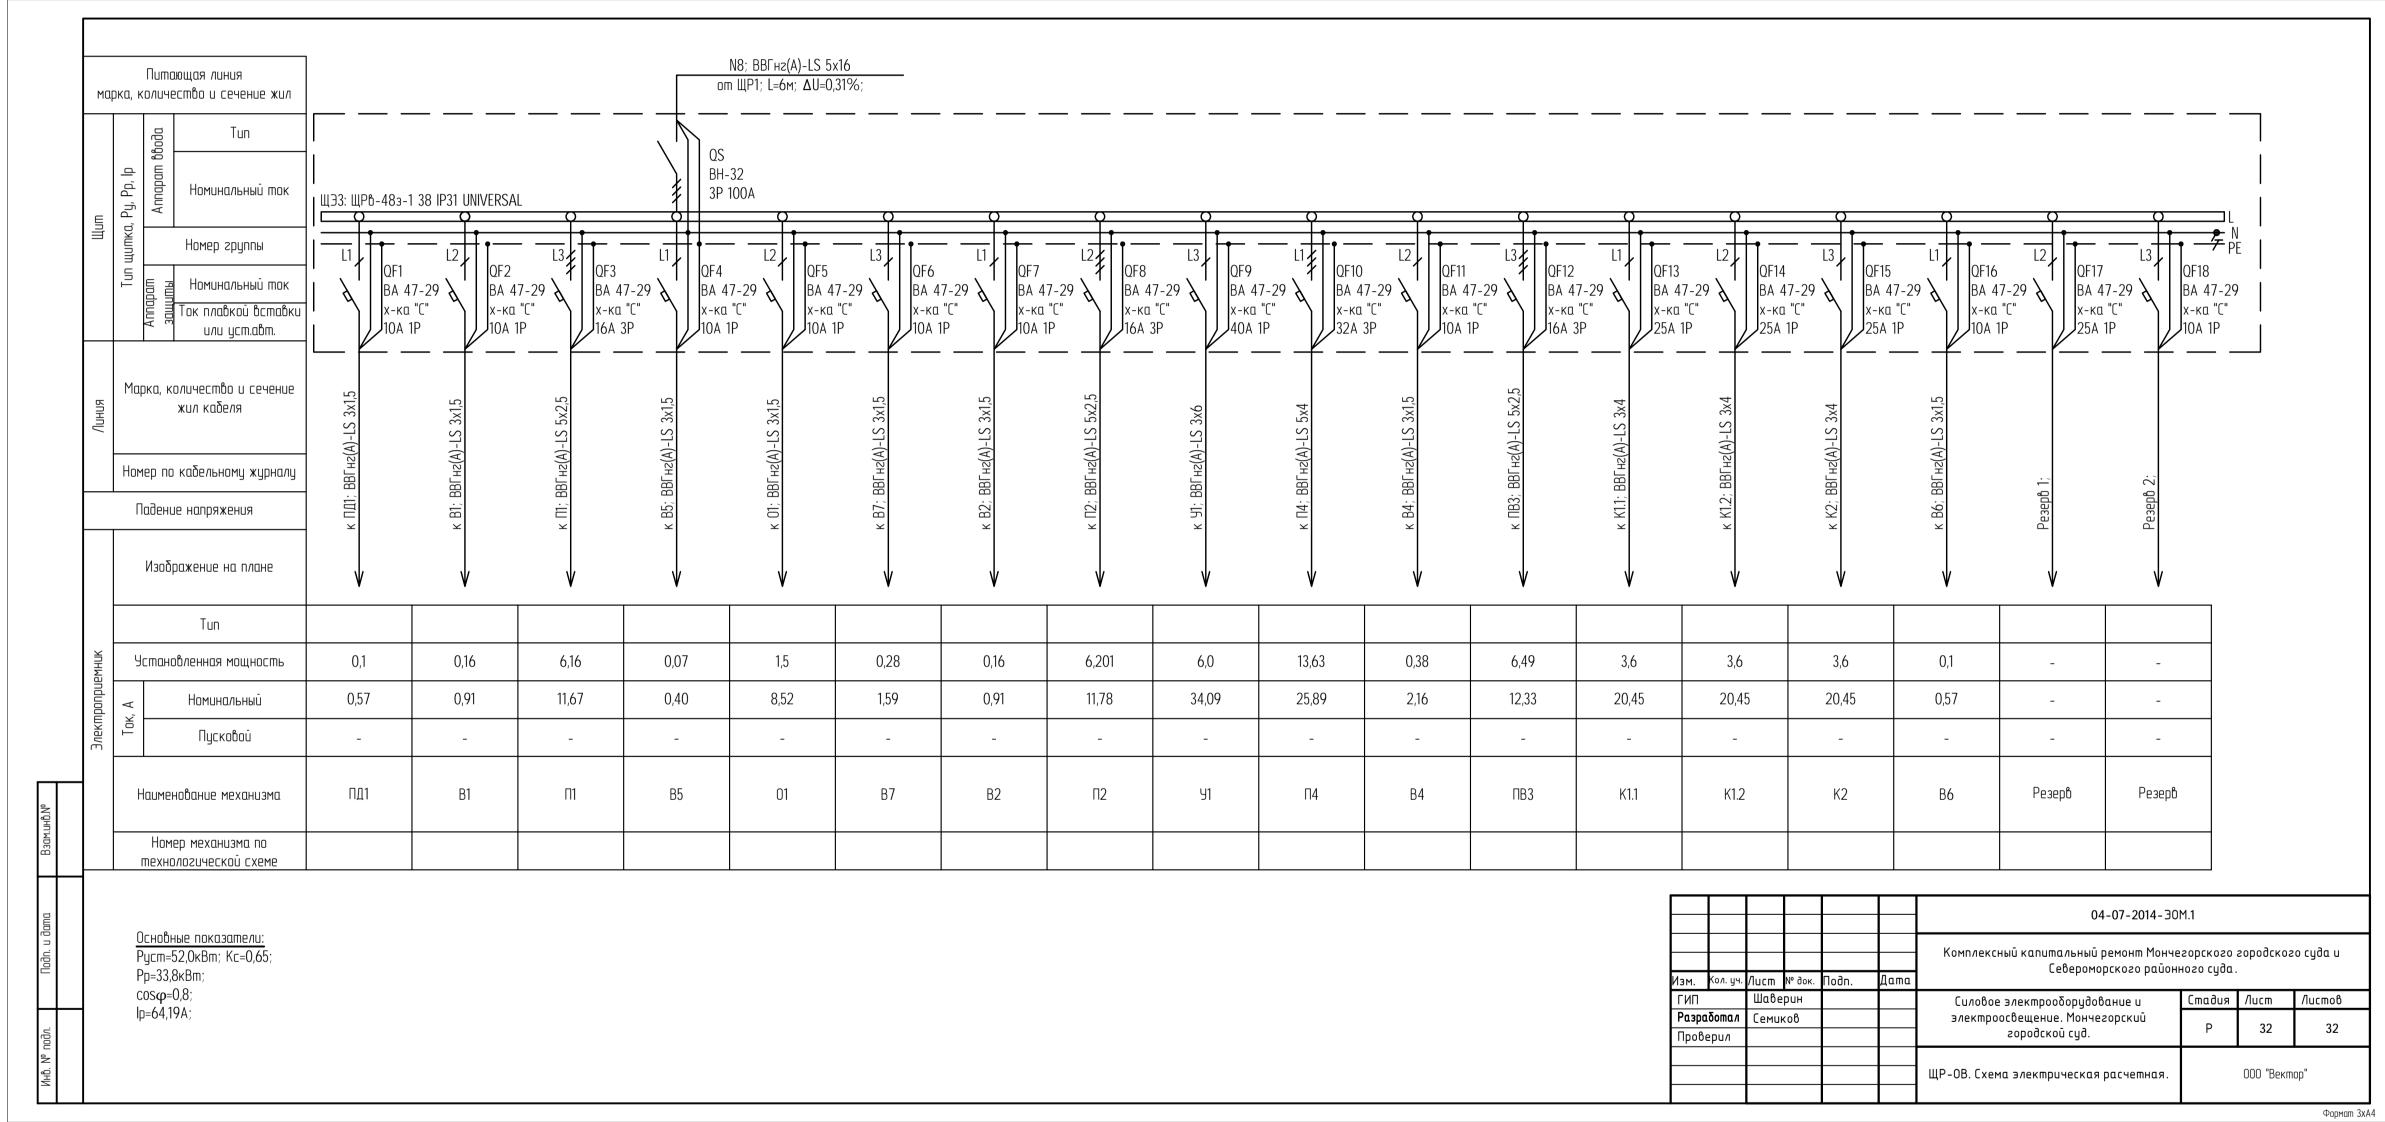

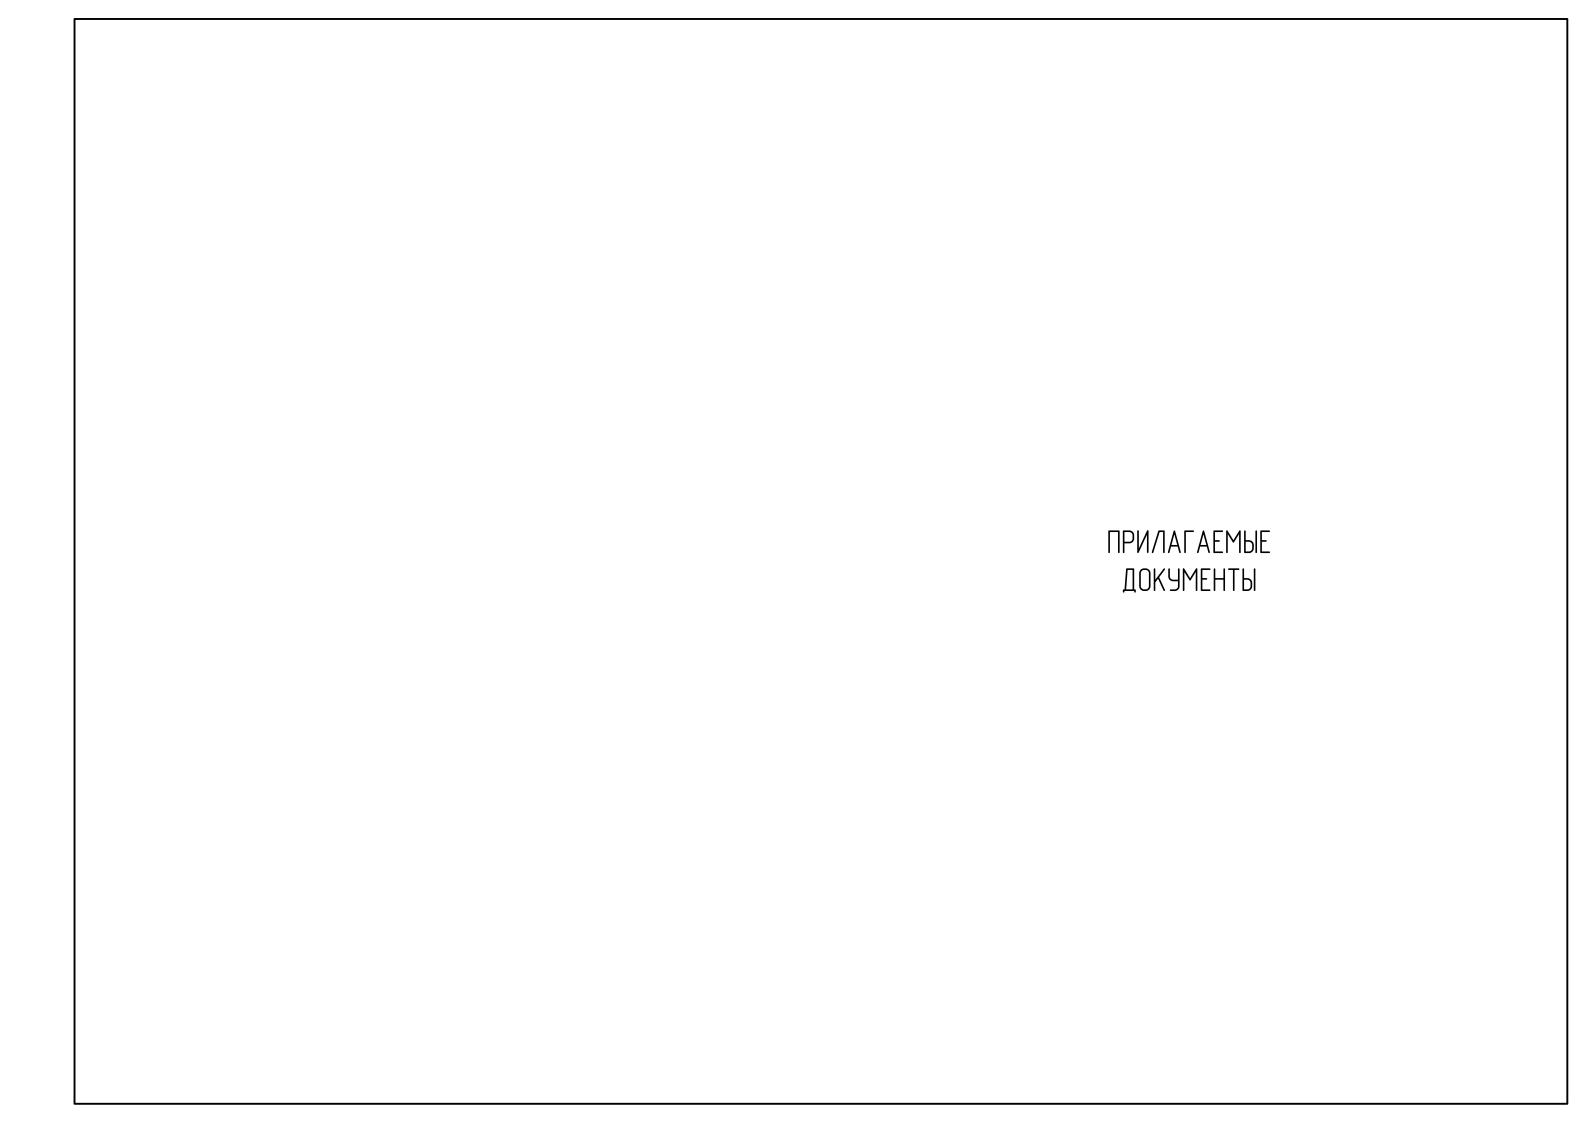

Позиция	Наименование и техническая характеристика	Тип, марка, обозначение документа, опросного листа	Код оборудования. изделия, материала	(поставщик) изготовитель	Единица измерения	Коли- чество	Масса единицы кг	Примечания
1	2	3	4	5	6	7	8	9
	Щиты:							
ЩВ1	Вводная панель ВРУ1-11-10 УХЛ4.	BPY1-11-10 YX/14.		ИЕК	шт.	1		
ЩР1	Шкаф распределительный	BPY1-47-00A YX/14		ИЕК	шm.	1		
	Щит осветительный ЩЭ1							
ЩЭ1	Корпус щита распределительного навесного., IP54, 440х310х136 мм, 24 мод., с замком	ЩРн-243-1 74 IP54 UNIVERSAL		ИЕК	шт.	1		
QS1	Выключатель нагрузки, In=25A, 3P	BH-32		ИЕК	шт.	1		
QF	Автоматический выключатель, In=10A, 1P, характеристика С	BA47-29		ИЕК	шm.	3		
QF	Автоматический выключатель, In=16A, 1P, характеристика С	BA47-29		NEK	шm.	3		
QF	Автоматический выключатель дифференц. тока, In=16A, Ioткл=30 мА	АВДТ32 С16		ИЕК	шт.	2		
	Щит осветительный Щ32							
Щ32	Корпус щита распределительного встраиваемого., IP31, 730x352x138 мм, 48 мод., с замком	ЩР6-483-1 38 IP31 UNIVERSAL		ИЕК	шт.	1		
QS1	Выключатель нагрузки, In=32A, 3P	BH-32		ИЕК	шm.	1		
QF	Автоматический выключатель, In=10A, 1P, характеристика С	BA47-29		ИЕК	шm.	4		
QF	Автоматический выключатель, In=16A, 1P, характеристика С	BA47-29		ИЕК	шm.	9		
QF	Автоматический выключатель, In=25A, 1P, характеристика С	BA47-29		ИЕК	шm.	5		
QF	Автоматический выключатель дифференц. тока, In=16A, Ioткл=30 мА	АВДТ32 С16		ИЕК	шт.	13		
								<u> </u>
							14 30M1C0	

						04-07-2014-30M.1.C0								
Изм.	Кол. уч.	Лист	№ док.	Подп.	Дата	Комплексный капитальный ремонт Мончегорского городского суда и Североморского районного суда.								
ГИП	ГИП					Силовое электрооборудование и	Стадия	/lucm	Листов					
<u> </u>	аботал Верил	Шаве Семин	•	Cent		электроосвещение. Мончегорский городской суд.	Р	1	5					
						Спецификация оборудования, изделий и материалов.	000 "Вектор"							

Позиция	Наименование и техническая характеристика	Tun, марка, обозначение документа, опросного листа	Код оборудования. изделия, материала	Завод- изготовитель (поставщик)	Единица измерения	Коли- чество	Масса единицы кг	Примечания
1	2	3	4	5	6	7	8	9
	<u>Щит осветительный ЩЭЗ</u>							
Щ32	Корпус щита распределительного встраиваемого., IP31, 605х662х138 мм, 72 мод., с замком	ЩРв-2x36з-1 38 IP31 UNIVERSAL		ИЕК	шm.	1		
QS1	Выключатель нагрузки, In=40A, 3P	BH-32		ИЕК	шm.	1		
QF	Автоматический выключатель, In=10A, 1P, характеристика С	BA47-29		ИЕК	шm.	5		
QF	Автоматический выключатель, In=16A, 1P, характеристика С	BA47-29		NEK	шm.	7		
QF	Автоматический выключатель, In=25A, 1P, характеристика С	BA47-29		NEK	шm.	9		
QF	Автоматический выключатель дифференц. тока, In=16A, Ioткл=30 мА	АВДТ32 С16		NEK	шт.	13		
	Щит аварийного освещения ЩАО1							
ЩА01	Корпус щита модульного навесного., IP41, 200x184x95 мм, 8 мод.	ЩРн-П-8 IP41		NEK	шm.	1		
QS2	Выключатель нагрузки, In=10A, 3P	BH-32		ИЕК	шm.	1		
QF	Автоматический выключатель, In=6A, 1P, характеристика С	BA47-29		NEK	шт.	3		
	Щит аварийного освещения ЩАО2							
ЩА02	Корпус щита модульного навесного., IP41, 200x186x92 мм, 8 мод.	ЩР6-П-8 ІР41		ИЕК	шm.	1		
QS2	Выключатель нагрузки, In=10A, 3P	BH-32		ИЕК	ШM.	1		
QF	Автоматический выключатель, In=6A, 1P, характеристика С	BA47-29		NEK	шт.	3		
	Щит аварийного освещения ЩАОЗ							
ЩА03	Корпус щита модульного навесного., IP41, 200x186x92 мм, 8 мод.	ЩР6-П-8 ІР41		NEK	шm.	1		
QS2	Выключатель нагрузки, In=10A, 3P	BH-32		ИЕК	ШM.	1		
QF	Автоматический выключатель, In=6A, 1P, характеристика С	BA47-29		NEK	шт.	4		

						04-07-2014-30M.1.C0							
Изм.	Кол. уч.	Лист	№ док.	Подп.	Дата	Комплексный капитальный ремонт Мончегорского городского суда и Североморского районного суда.							
ГИП	•		•			Силовое электрооборудование и	Стадия	/lucm	Листов				
<u> </u>	Разработал Проверил		рин ков	Ceruf		электроосвещение. Мончегорский городской суд.	Р	2	5				
					Спецификация оборудования, изделий и материалов.	000 "Вектор"							

Позиция	Наименование и техническая характеристика	Tun, марка, обозначение документа, опросного листа	изд о <u>р</u> орору	од Іования. ≥лия, риала	Завод- изготовите (поставщи	I .	Единица измерения	Коли- чество	Масса единицы кг	Примечания
1	2	3		4	5		6	7	8	9
	<u>Щит силовой ЩР-СС</u>									
ЩР-СС	Корпус щита распределительного навесного., IP54, 440x310x136 мм, 24 мод., с замком	ЩРн-243-1 74 IP54 UNIVERSAL			ИЕК		ШM.	1		
QS1	Выключатель нагрузки, In=25A, 3P	BH-32			ИЕК		ШM.	1		
QF	Автоматический выключатель, In=16A, 1P, характеристика С	BA47-29			ИЕК		шm.	10		
	<u>Щит силовой ЩР-ОВ</u>									
ЩР-ОВ	Корпус щита распределительного встраиваемого., IP31, 730x352x138 мм, 48 мод., с замком	ЩРв-483-1 38 IP31 UNIVERSAL			NEK		шт.	1		
QS1	Выключатель нагрузки, In=100A, 3P	BH-32			ИЕК		ШТ.	1		
QF	Автоматический выключатель, In=10A, 1P, характеристика С	BA47-29			ИЕК		шт.	9		
QF	Автоматический выключатель, In=16A, 3P, характеристика С	BA47-29			NEK		шт.	3		
QF	Автоматический выключатель, In=25A, 1P, характеристика С	BA47-29			NEK		шт.	4		
QF	Автоматический выключатель, In=40A, 1P, характеристика С	BA47-29			NEK		шт.	1		
QF	Автоматический выключатель, In=32A, 3P, характеристика С	BA47-29			NEK		ШM.	1		
		•						04-07-201	4-30M.1.C0	
								J. J. 201		

						04-07-2014-30M.1.C0						
Изм.	Кол. уч.	Лист	№ док.	Подп.	Дата	Комплексный капитальный ремонт Монче Североморского районі			о суда и			
ГИП	•		•			Силовое электрооборудование и	Стадия	/lucm	Листов			
Разр ов	ιδοπα ν	Шаверин Семиков		Ceruf		электроосвещение. Мончегорский городской суд.	Р	3	5			
				0		Спецификация оборудования, изделий и материалов.	000 "Вектор"					

Позиция	Наименование и техническая характеристика	Tun, марка, обозначение документа, опросного листа	оборудования. изделия, материала	Завод- изготовитель (поставщик)	Единица измерения	Коли- чество	Масса единицы кг	Примечания
1	2	3	4	5	6	7	8	9
	Электроустановочные изделия							
	Розетка одноместная с заземляющим контактом и защитной шторкой, 16А	"Кварта"		ИЕК	ШM.	274		
	Розетка одноместная с заземляющим контактом с крышкой для открытой установки, IP54	"Гермес PLUS"		ИЕК	шm.	2		
	Выключатель одноклавишный для скрытой установки, 10А	"Кварта"		ИЕК	ШM.	74		
	Выключатель двухклавишный для скрытой установки, 10А	"Кварта"		ИЕК	шm.	6		
	Выключатель одноклавишный для открытой установки, IP54	"Гермес PLUS"		ИЕК	шm.	6		
	Короδка распаячная на 6 вводов, IP44	KM41255		ИЕК	шm.	178		
	Коробка модульная установочная для твердых стен, IP20	KM40002		ИЕК	шm.	354		
	Светотехническая продукция							
	Светильник светодиодный IP54, 30 Bm, 220 B	CD LED 30 4000K		Световые технологии	шm.	42		
	Светильник светодиодный, 72 Вт., 220 В	OPL/S ECO LED 1200x600 4000K		Световые технологии	шm.	180		
	Светильник антивандальный светодиодный IP54, 7,5 Bm, 220 B	ДБО 1403		ИЕК	шm.	12		
	Светильник аварийный светодиодный, 3,6 Вт, 220 В	ANTARES 4223-4 LED		Световые технологии	шm.	43		
	Ящик с понижающим трансформатором, 250 Bm, 220/12 B	ЯТП-0,25 220/12		ИЕК	шm.	2		
	Кабельная продукция							
	Кабель с медными жилами с ПВХ 3x1,5 ммкв.	ВВГнг-LS-0,66			М	1374		
	изоляцией и оболочкой, сеч.: 3х2,5 ммкв.	ВВГн2-LS-0,66			М	2801		
	3х4 ммкв.	ВВГнг-LS-0,66			М	1032		
	5х2,5 ммкв.	ВВГнг-LS-0,66			М	90		
	5х4 ммкв.	ВВГнг-LS-0,66			М	38		
	5х6 ммкв.	ВВГнг-LS-0,66			М	49		

						04-07-2014-30M	04-07-2014-30M.1.CO							
Изм.	Кол. уч.	Лист	№ док.	Подп.	Дата	Комплексный капитальный ремонт Мончегорского городского суда и Североморского районного суда.								
ГИП	•	Шаве	рин Д Силовое электрооборудование и				Стадия	/lucm	Листов					
	Разработал Проверил		κοβ	Cerry		электроосвещение. Мончегорский городской суд.	Р	4	5					
						Спецификация оборудования, изделий и материалов.	000 "Вектор"							

Позиция	Наименование и техническая характеристика	Tun, марка, обозначение документа, опросного листа	Ц	Код рудования. гэделия, итериала		U320	Завод - товитель ставщик)	Единица измерения	Коли- чество	Масса единицы кг	Примечания
1	2	3		4			5	6	7	8	9
	3х6 ммкв.	ВВГн2-LS-0,66						М	43		
	5х16 ммкв.	ВВГн2-LS-0,66						М	8		
	5х50 ммкв.	ВВГн2-LS-0,66						М	10		
	3х1,5 ммкв.	BBГнг-FRLS-0,66						М	336		
	5х2,5 ммкв.	BBГнг-FRLS-0,66						М	38		
	<u>Кабельные конструкции</u>										
	Кабель-канал из ПВХ	Элекор 25х16					ИЕК	М	1895		
	Кабель-канал из ПВХ	Элекор 60х40					ИЕК	M	946		
	<u>Материалы для щитов:</u>										
	Провод 1х2,5 ммкв.	ПВЗ						М	5		
	Материалы для заземления:										
	Уголок 40х40х5							М	12		
	Полоса 40х5							М	12		
									04-07-201	4-30M1rn	
	04-07-2014-30M.1.C0										

						04-07-2014-30M.1.C0						
Изм.	Кол. уч.	Лист	№ док.	Подп.	Дата		Комплексный капитальный ремонт Мончегорского городского суда и Североморского районного суда.					
ГИП		Шаве	рин	- 0		Силовое электрооборудование и	Стадия	Лист	Листов			
<u> </u>	Разработал Проверил		ков	Cerry		электроосвещение. Мончегорский городской суд.	Р	5	5			
						Спецификация оборудования, изделий и материалов.	000 "Вектор"					