Российская федерация Хабаровский край

# <u>Трехэтажный двухподъездный</u> <u>жилой дом</u>

Рабочая документация
Архитектурные решения
Основной комплект рабочих чертежей
03-АР

Свидетельство №
Заказчик: ООО"Сахлесстрой
<u>Трехэтажный двухподъездный</u> <u>жилой дом</u>
Рабочая документация
Архитектурные решения
Основной комплект рабочих чертежей
03-AP
Архитектор:
Хабаровск 2015 г.

Взам. инв. №

Инв. № подл. Подп. и дата

	Ведомость осн	овных комплектов рабочих че	ертеж	<u>ей</u>	
	Обозначение	Наименование		При	мечание
	03 - AP	Архитектурные решения			
	Ведомость ра	абочих чертежей основного ко	мпле	<u>кта</u>	
Лист		Наименование		При	мечание
	Обложка				
1	Титулный лист				
2	Ведомость чертежей				
3	Общие данные по рабо	очим чертежам(начало)			
4	Общие данные по рабо	очим чертежам(окончание)			
5	Объемный вид дома				
6	План подполья между	осями 1-7 и А-В			
7	План 1-го этажа между	осями 1-7 и А-В			
8	План типового этажа с	о 2-го по 3-й этаж между осями 1-7 и А	-B		
9	Рпзрез 1-1				
10	Разрез 2-2				
11	Фасад 1 - 13, Фасад 13	- 1			
12	Фасад А - В, Фасад В -	A			
13	Планы полов				
14	Экспликация полов(на	нало)			
15	Экспликация полов(ок	ончание)			
16	Ведомость оконных п	роемов			
17	Ведомость дверных пр	ооемов			
18	Спецификация элемен	тов заполнения проемов			
19	Ведомость отделки пом	иещений			
20	План кровли				
				•	
Mona Mo	л.уч. Лист №док. Подп. Да	770			
Архитект	<del>-                                     </del>	та	Стадия	Лист	Листов
Провері		<u> </u>	П	2	
Нормоконт Выполні	<del>'                                     </del>	Ведомость чертежей	<u> </u>	Хабалов	CKUDOOAT"
DOI IOI IAI		<del>- </del>	ООО "Хабаровскпроект"		

Согласовано

Взам. инв. №

Инв. № подл. Подп. и дата

#### Общие указания

- 1. Чертежи разработаны на основании эскизного проекта.
- 2. Чертежи разработаны в соответствии с действующими нормами, правилами и стандартами.
- 3. Класс ответственности здания V
- 4.Степень огнестойкости здания V согласно СНиП 21-01-97. Категория здания по взрывопожарной и пожарной опасности Г. Противопожарную защиту зданий следует обеспечить в соответствии с требованиями СНиП 21-01-97,за исключением случаев, специально оговоренных в данных нормах. Предусмотреть огнезащиту путем обработки элементов конструкций и материалов с использованием огнезащитных красок, лаков и пропиток (по выбору заказчика).
- 5.Стены проектируемого здания выполнить из деревянных стоек и специальных распорок каркаса.
- 6.Полы и внутренние отделочные работы выполнить после прокладки и проверки всех коммуникаций.
- 7.Все столярные изделия обработать антисептическим составом 2 раза.
- 8.Перечень видов работ,для которых необходимо составление актов освидетельствования скрытых работ согласно СНиП 3.01.01-85"Организация строительного производства"
- -устройство основания, подстилающего слоя под пол(раздельно по каждому виду);
- -устройство гидроизоляции полов (раздельно по каждому виду);
- -устройство гидроизоляции стен (раздельно по каждому виду);
- -устройство тепло- и звукоизоляции ограждающих конструкций в соответствии с проектом; -установка дверных и оконных блоков;
- антикоррозионная и антижучковая защита основного деревянного каркаса, мест соединения;

состав покрытия в соответствии с проектом (раздельно по каждому виду);

-устройство кровли в местах пропуска инженерных коммуникаций в соответствии с требованиями.

Взам. инв								
Подп. и дата								
Инв. № подл.	Изм.	Кол.уч.	Лист	№док.	Подп.	Дата	Общие данные по рабочим чертежам(начало)	Лист 3
1=							копировал	


### Ведомость ссылочных и прилагаемых документов


Обозначение	Наименование	Примечание
	Ссылочные документы	
СНиП 3.01.01-85	"Организация строительного производств"	
ГОСТ 30674-99	Блоки оконные из поливинилхлоридных профилей. Технические условия	
ГОСТ 31173-2003	Двери деревянные внутренние для жилых и общественных зданий. Типы и конструкции	
ГОСТ 6629-88	Двери деревянные внутренние для жилых и общественных зданий. Типы и конструкции	
ГОСТ 18108-80	Линолиум поливинилхлоридный на теплозвукоизолирующей подоснове. Технические условия	


## Объемный вид дома







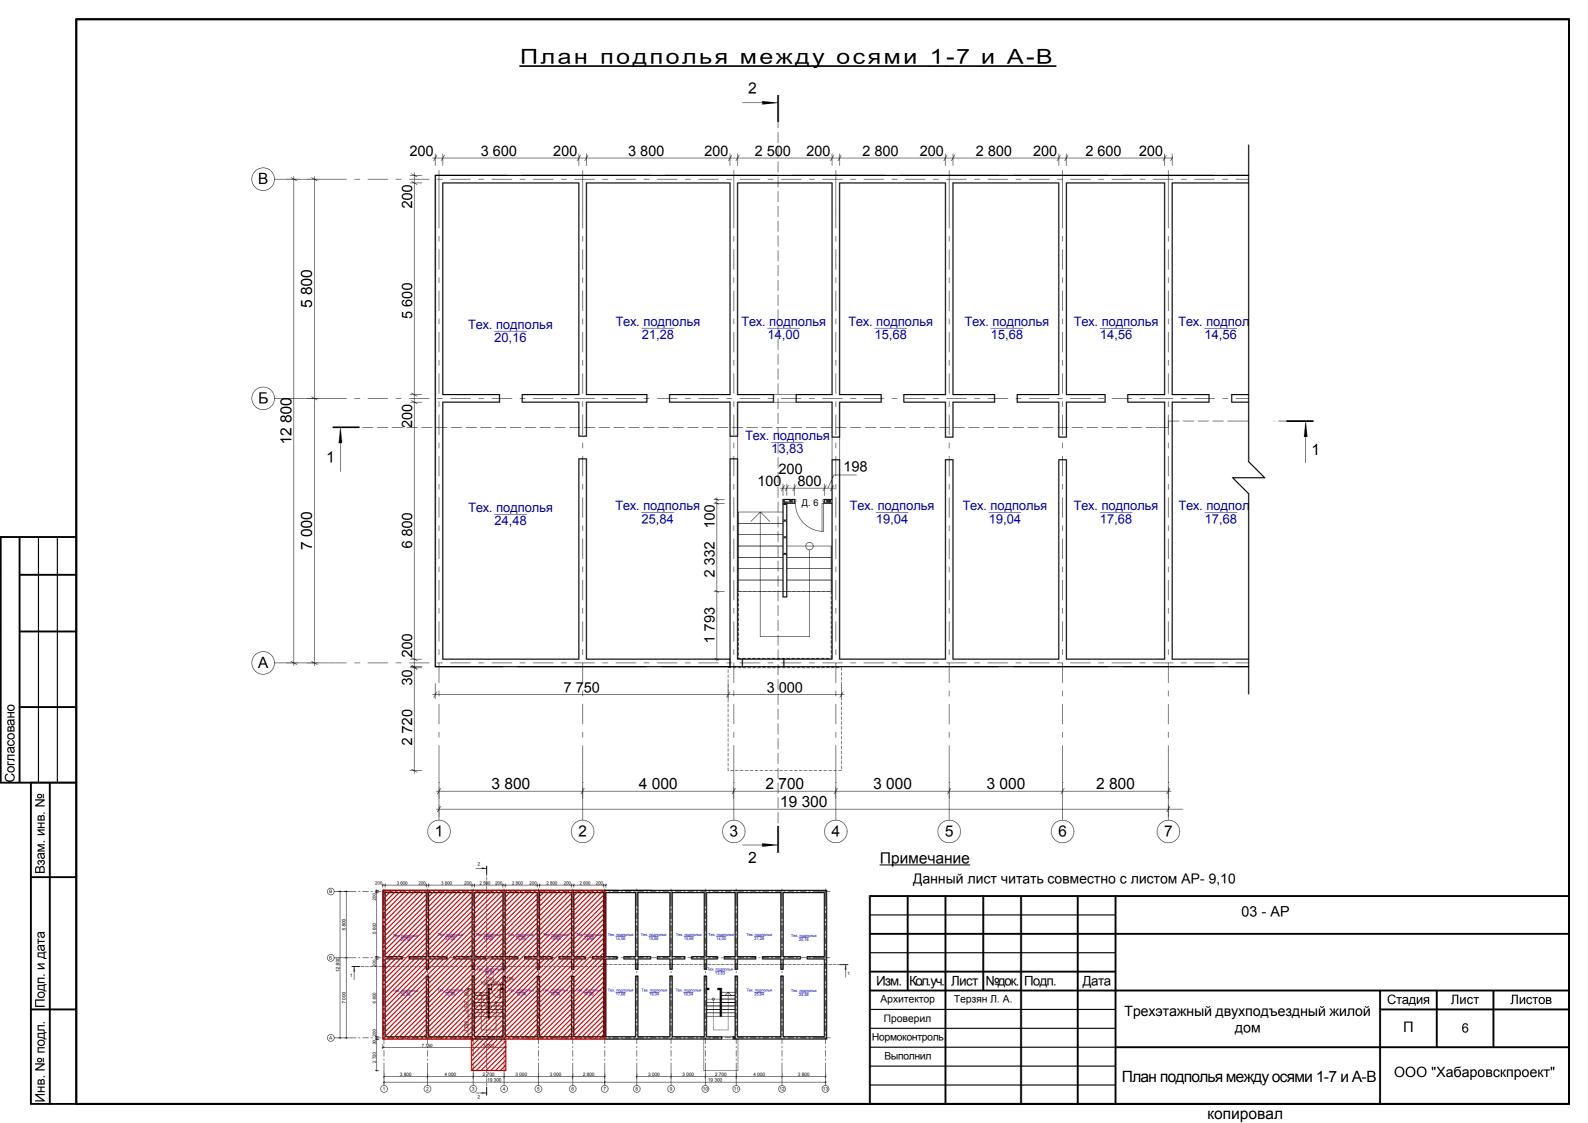


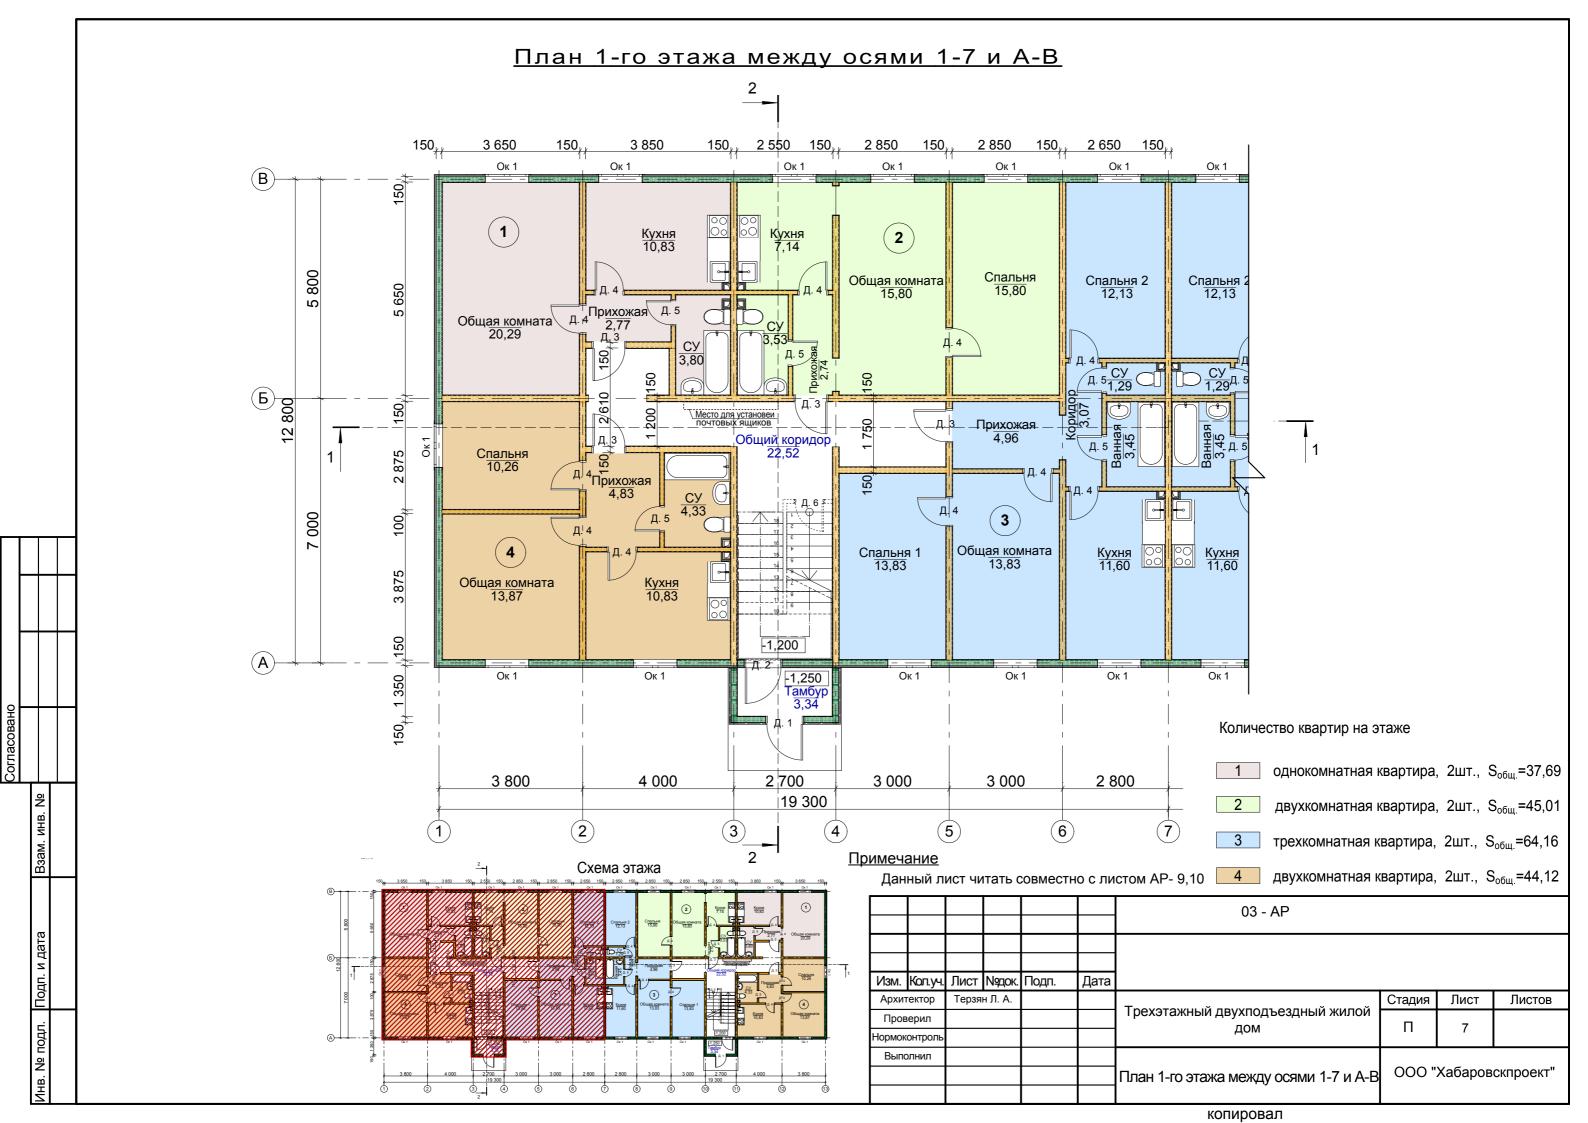


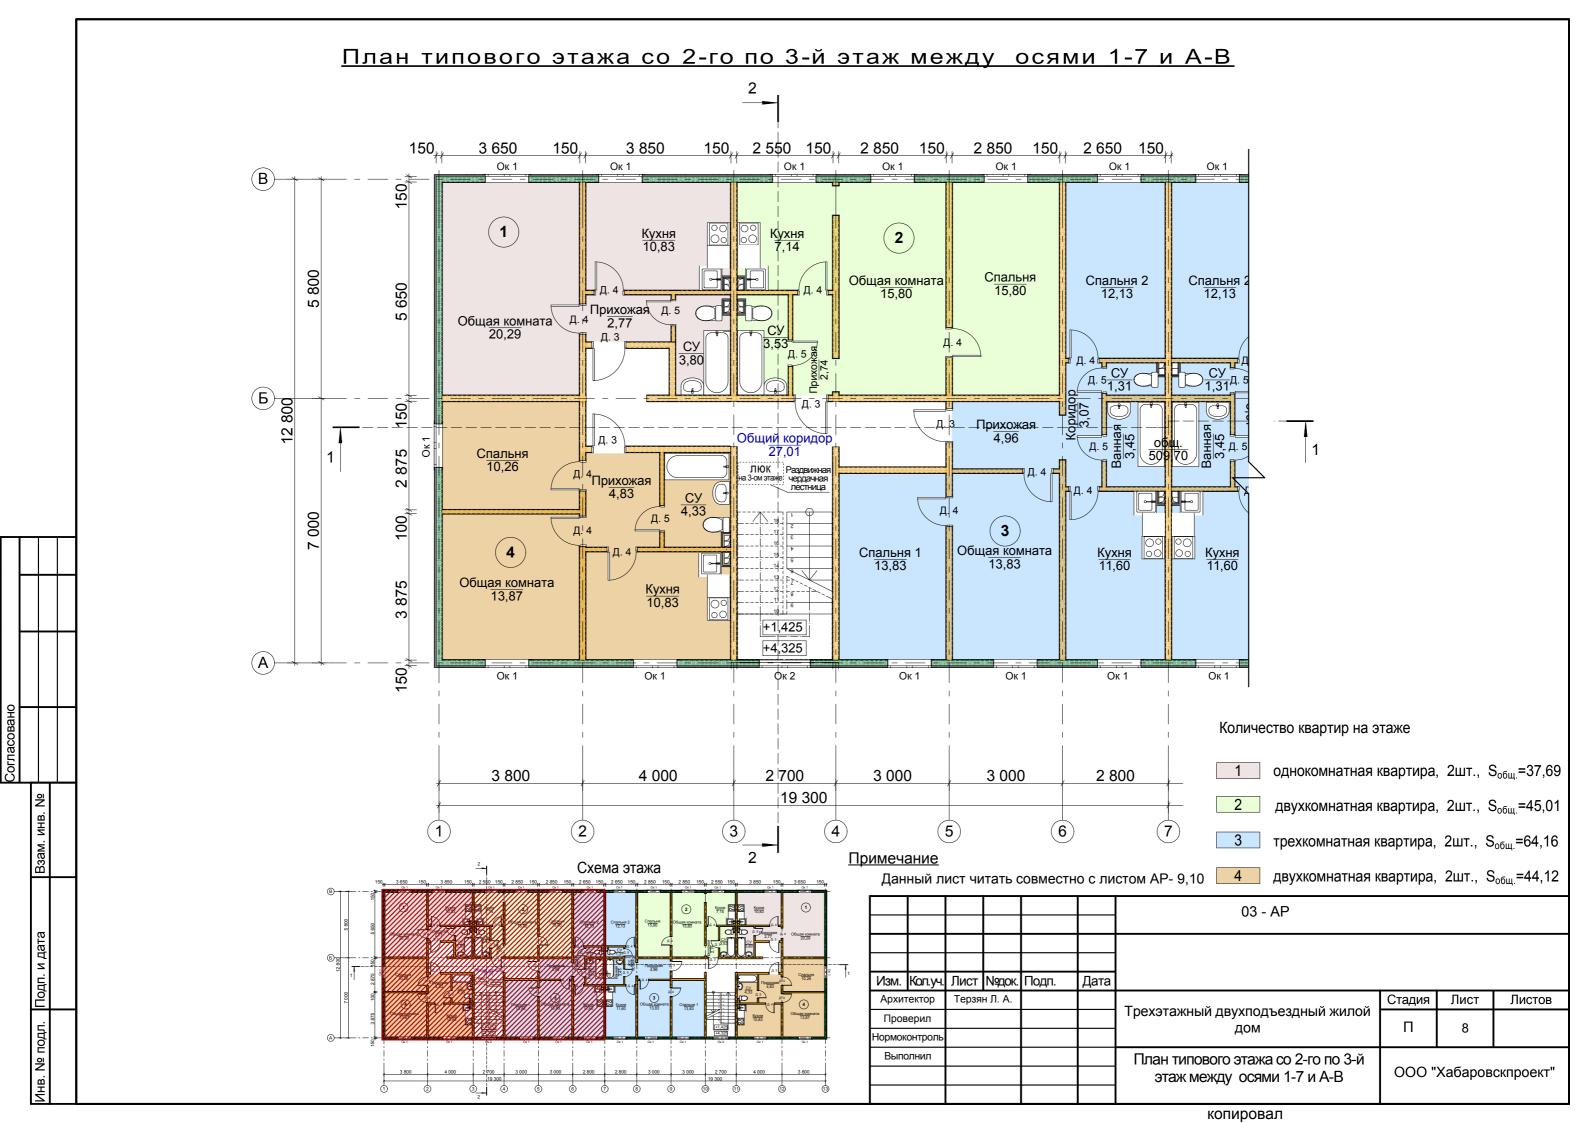

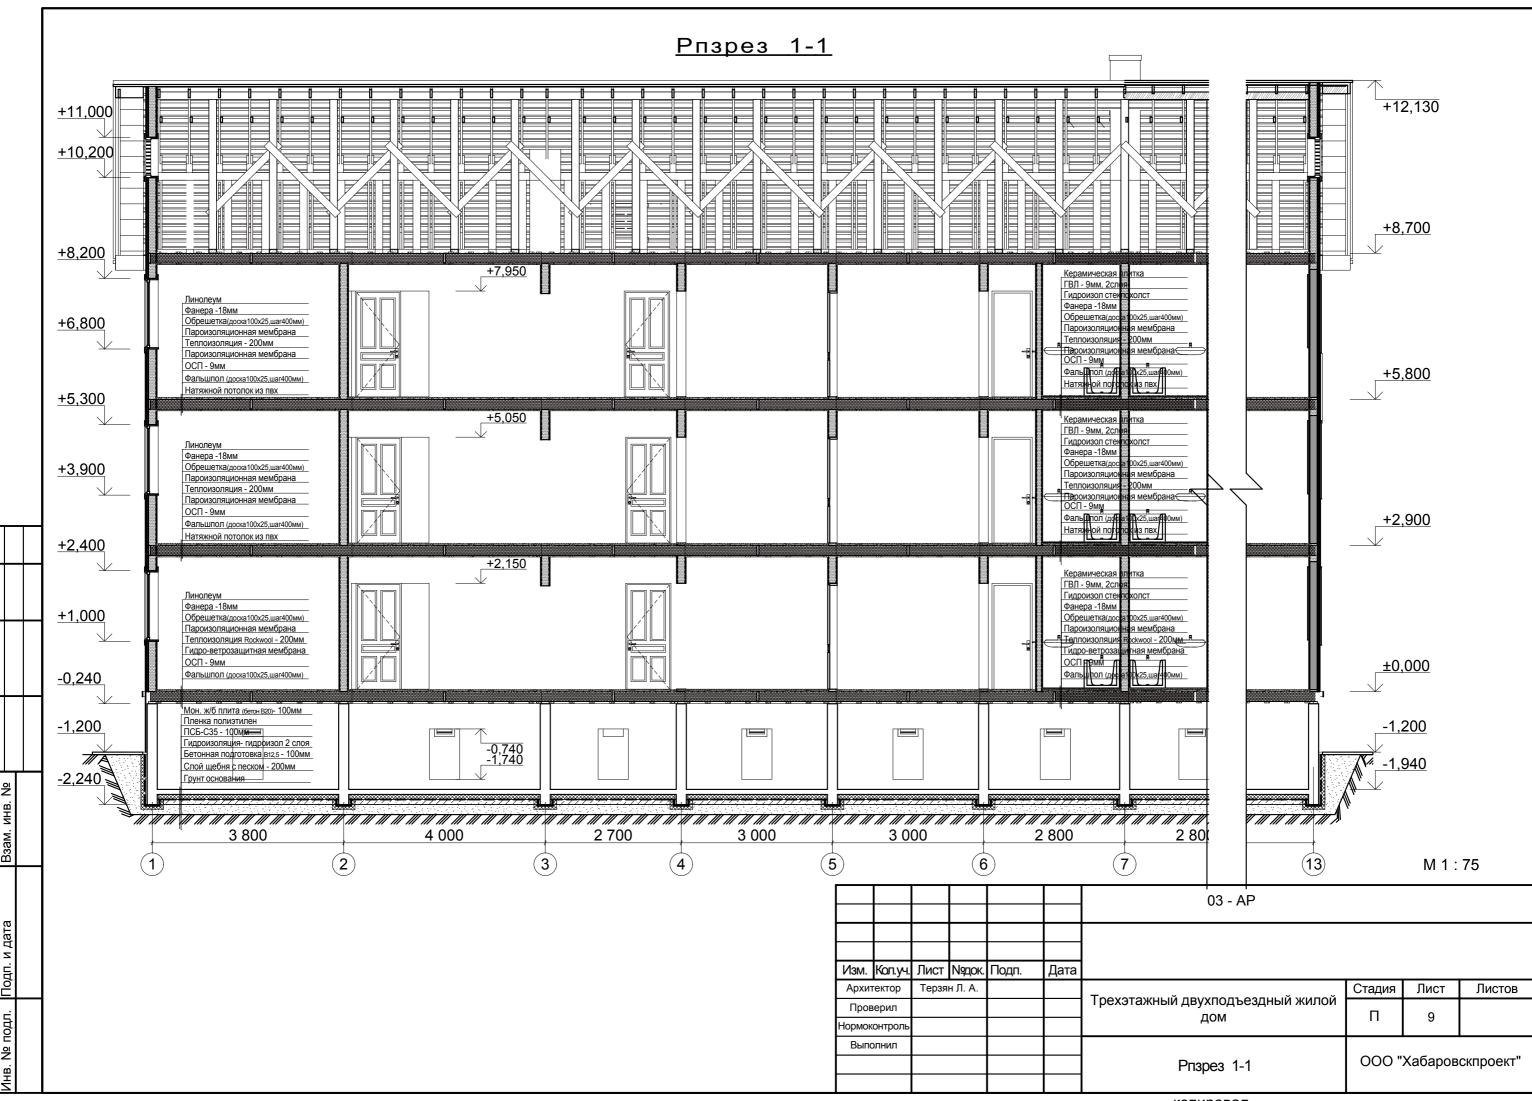

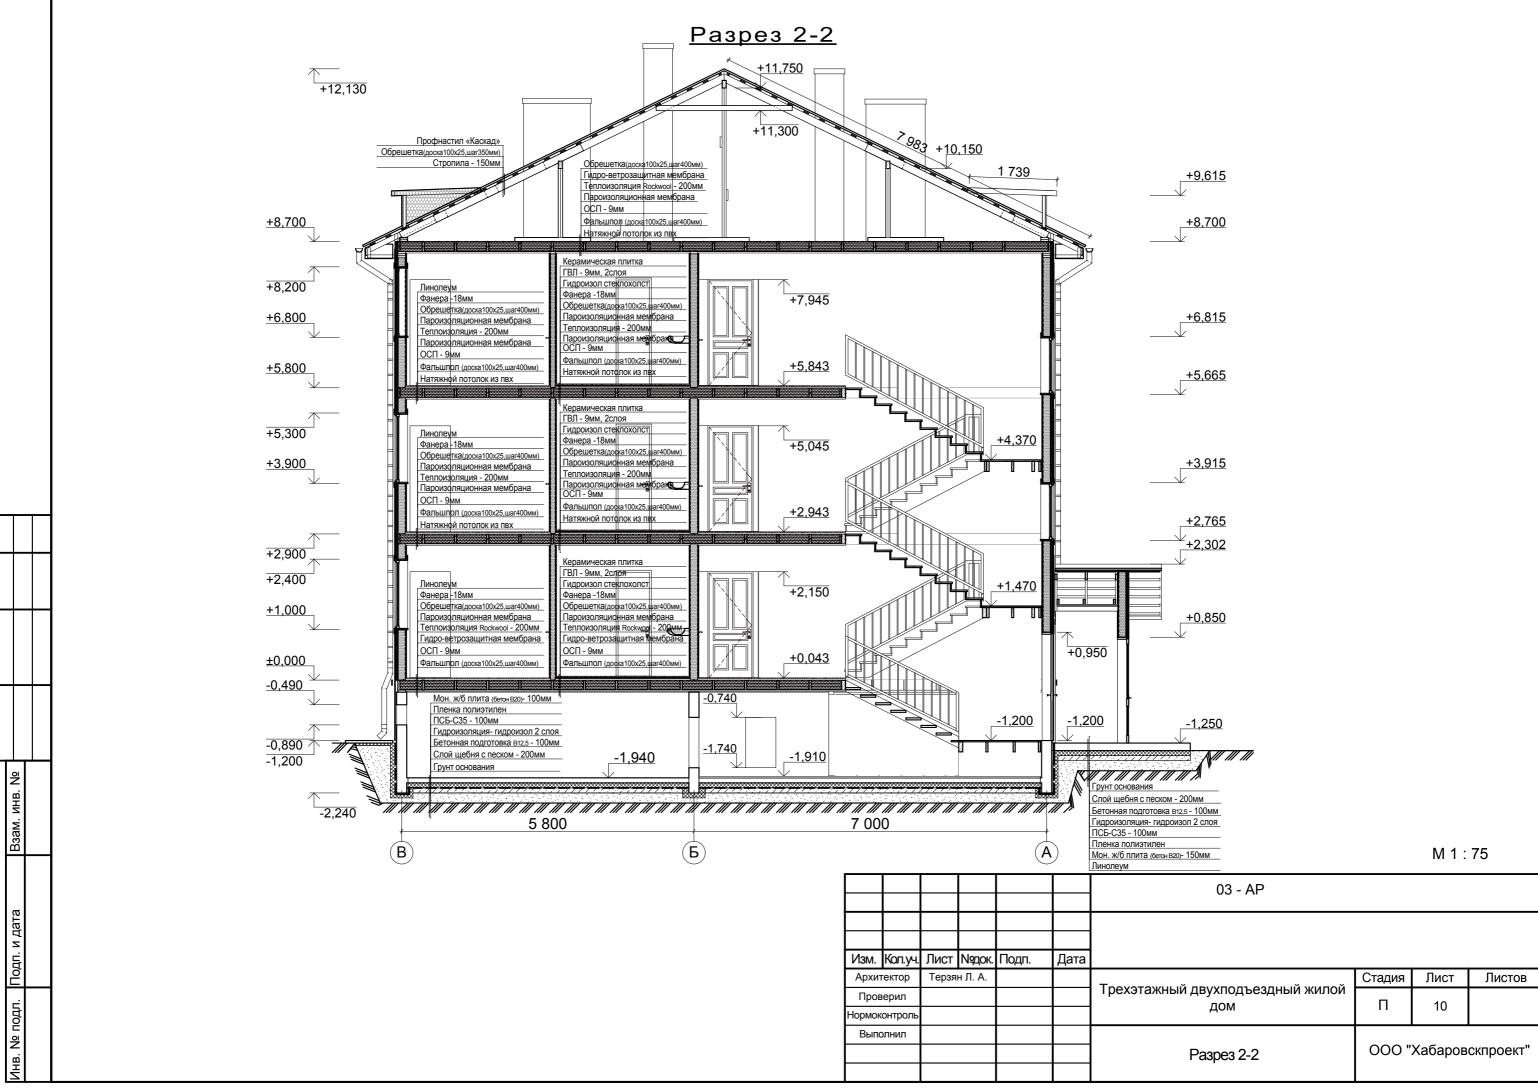

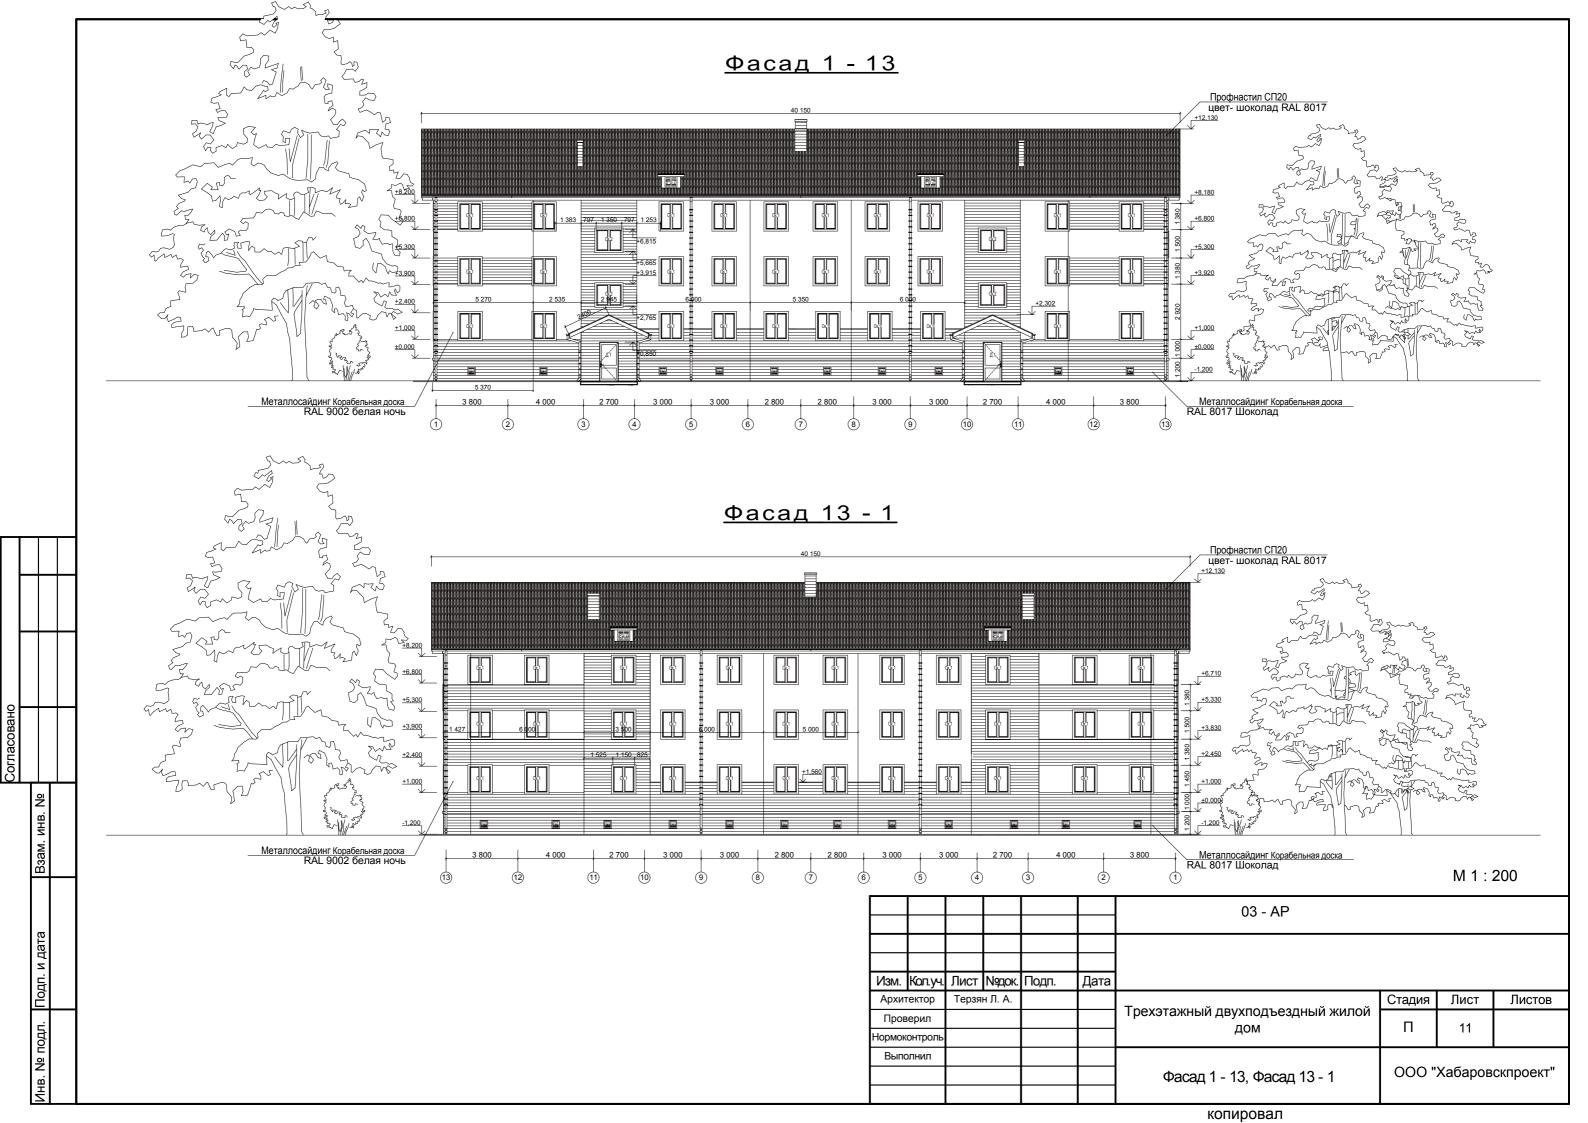

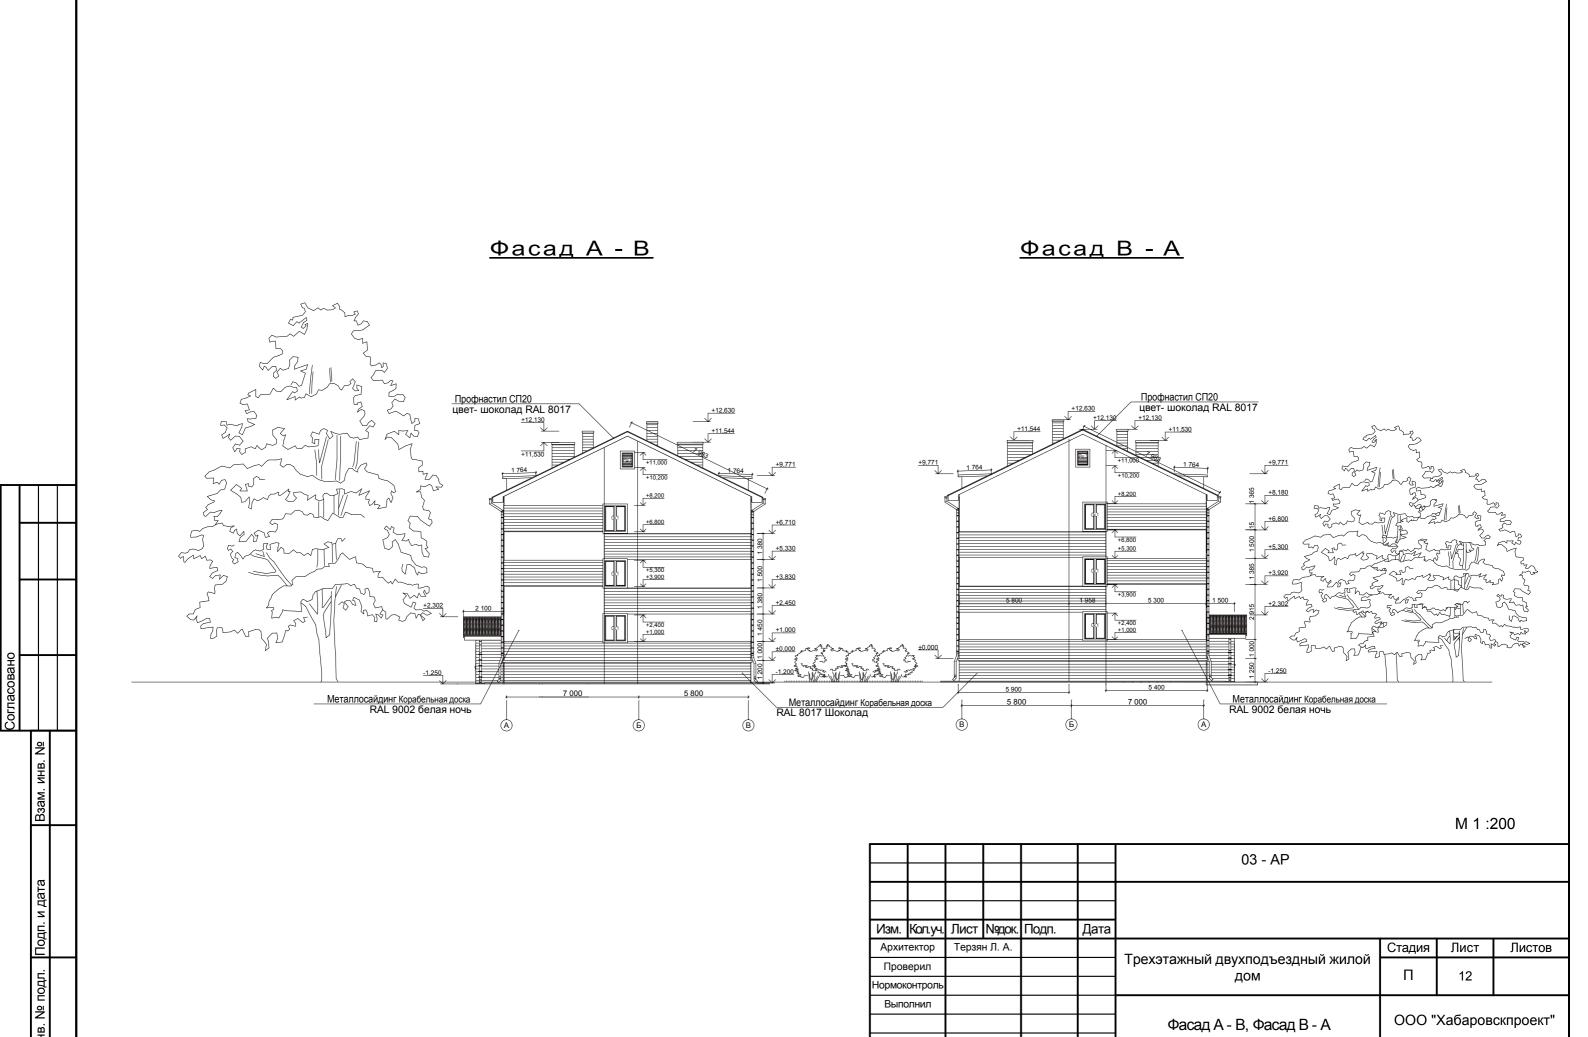

## Планы полов



#### Номер Тип Схема пола Данные элементов Площадь 7 Мон. ж/б плита (бетон В20) - 100мм 6 Пленка полиэтилен 5 ПСБ-С35 - 100мм 4 Гидроизоляция- гидроизол 2 слоя 1 Бетонная подготовка в12,5 - 100мм Слой щебня с песком - 200мм 1 Грунт основания 8 Бетонная стяжка - 30мм7 Мон. ж/б плита (бетон В20) - 100мм Пленка полиэтилен 2 ПСБ-С35 - 100мм Гидроизоляция- гидроизол 2 слоя Бетонная подготовка в12,5 - 100мм Слой щебня с песком - 200мм Грунт основания 8 Линолеум Фанера -18мм Обрешетка (доска100х25,шаг400мм) 3 Пароизоляционная мембрана Теплоизоляция Rockwool - 200мм Гидро-ветрозащитная мембрана ОСП - 9мм 1 Фальшпол (доска100х25,шаг400мм) 10 Керамическая плитка 9 ГВЛ - 9мм, 2слоя 8 Гидроизол стеклохолст 4 Фанера -18мм Обрешетка (доска100х25,шаг400мм) Пароизоляционная мембрана Согласовано Теплоизоляция Rockwool - 200мм Гидро-ветрозащитная мембрана 2 ОСП - 9мм 1 Фальшпол (доска100х25,шаг400мм) Линолеум Мон. ж/б плита (бетон В20) - 150мм ZHB. 6 Пленка полиэтилен 5 ПСБ-С35 - 100мм Гидроизоляция- гидроизол 2 слоя Взам. 1 Бетонная подготовка в12,5 - 100мм Слой щебня с песком - 200мм Грунт основания Подп. и дата Изм. Кол.уч Лист Ичдок Подп. Дата Архитектор Терзян Л. А. Стадия Лист Листов № подл. П 14 Проверил Нормоконтроль Экспликация полов(начало) Выполнил ООО "Хабаровскпроект" 里


Экспликация полов(начало)


Номер	Тип	Схема пола	Данные элементов	Площадь
6		9 7 6 5 4 4 3 2 1	9 Линолеум 8 Фанера -18мм 7 Обрешетка (доска100х25,шаг400мм) 6 Пароизоляционная мембрана 5 Теплоизоляция - 200мм 4 Пароизоляционная мембрана 3 ОСП - 9мм 2 Фальшпол (доска100х25,шаг400мм) 1 Натяжной потолок из пвх	
7		11 10 9 8 7 6 6 5 5 4 3 2 2 1	11 Керамическая плитка 10 ГВЛ - 9мм, 2слоя 9 Гидроизол стеклохолст 8 Фанера -18мм 7 Обрешетка (доска100x25,шаг400мм) 6 Пароизоляционная мембрана 5 Теплоизоляция - 200мм 4 Пароизоляционная мембрана 3 ОСП - 9мм 2 Фальшпол (доска100x25,шаг400мм) 1 Натяжной потолок из пвх	

#### Примечание:

- 1. Данный лист смотреть совместно с листом АР-13,14.
- 2. Устройство полов производить после раскладки всех коммуникаций.
- 3. Керамическая плитка должна иметь не скользкую поверхность.
- 4. Гидроизоляция от проникновения сточных вод должна быть непрерывной в конструкции пола.
- 5.В местах примыкания пола к стенам, трубопроводам и другим конструкциям, выступающим над полом, гидроизоляцию следует непрерывно продолжать на высоту не менее 300мм от уровня чистого пола.
- 6. Во всех помещениях после укладки пола по периметру помещений выполнить крепление плинтусов.

Взам. инв. №								
Подп. и дата								
Инв. № подл.								
No N							<u> </u>	Лист
Инв.	Изм.	Кол.уч.	Лист	№док.	Подп.	Дата	Экспликация полов(окончание)	15
				•			копировал	•

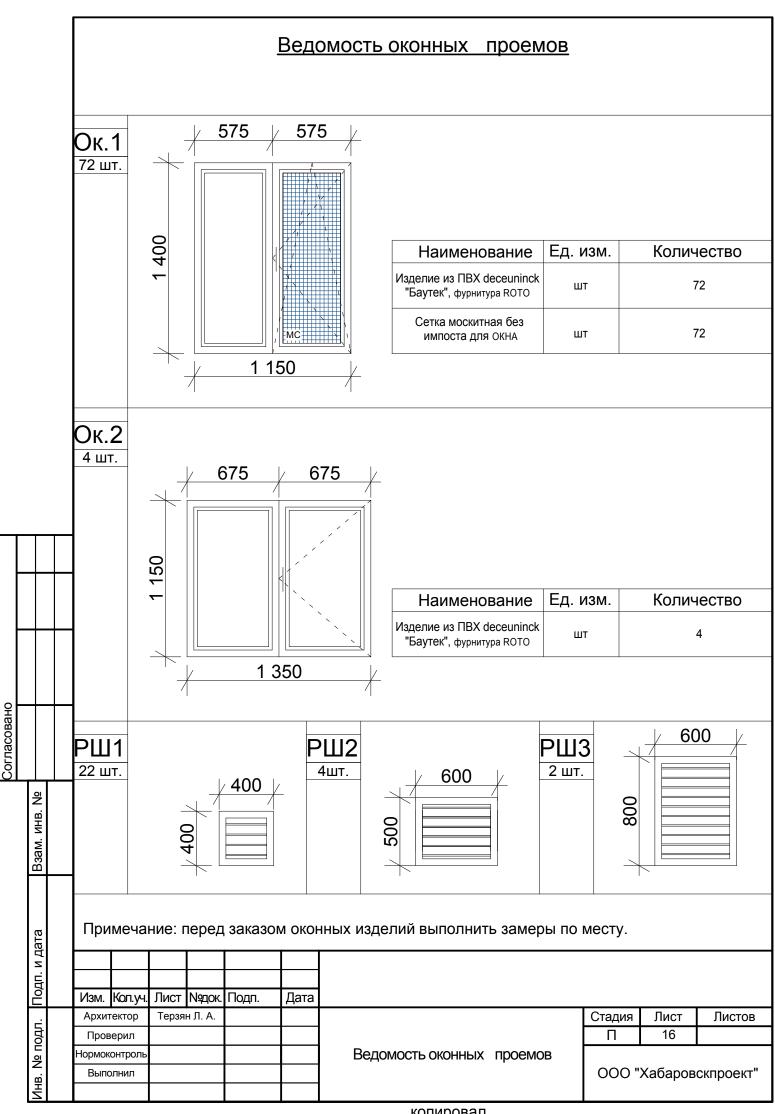

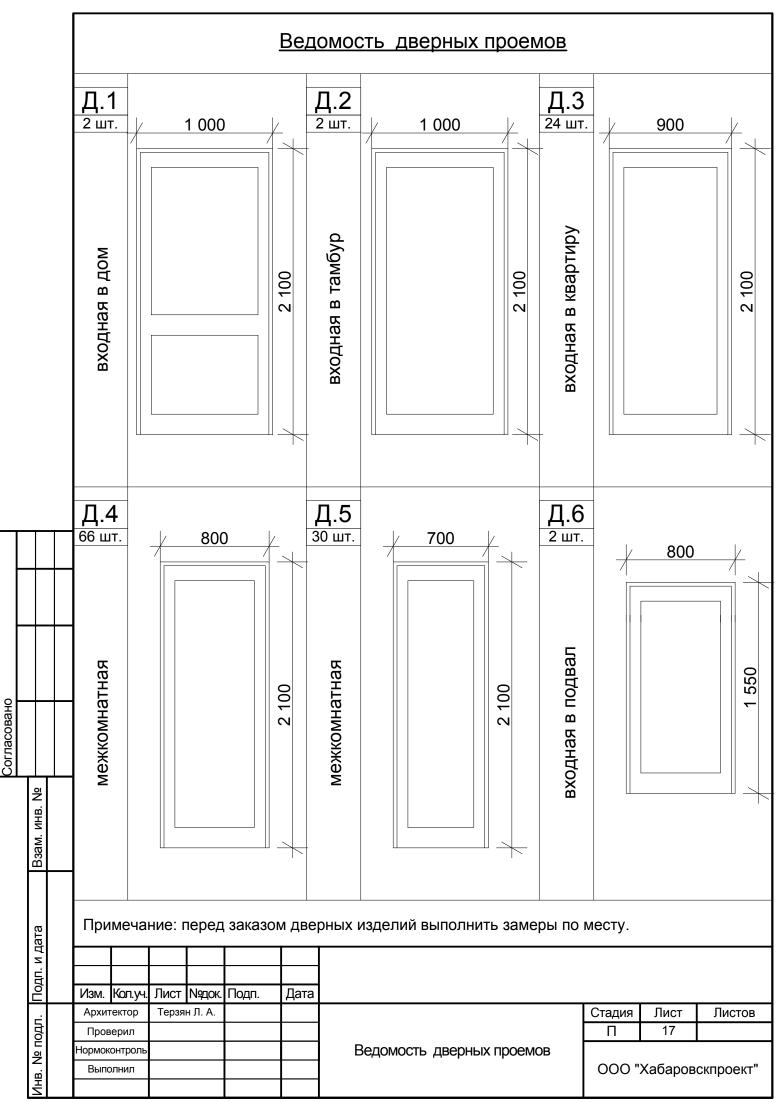

# Спецификация элементов заполнения проемов

Марка Поз.	Обозначение	Наименование	Кол.	Масса ед.кг	Примечание
Ок.1	Блок оконный 1400 x 1150мм, ГОСТ 30674-99	Окно из ПВХ deceuninck"Баутек", фурнитура ROTO	72		
Ок.2	Блок оконный 1150 x 1350мм, ГОСТ 30674-99	Окно из ПВХ deceuninck"Баутек", фурнитура ROTO	4		
Рш 1	Жалюзийная решетка 400х400мм		22		
Рш 2	Жалюзийная решетка 500х600мм		4		
Рш 3	Жалюзийная решетка 800х600мм		2		
Д. 1	Блок дверной стальной 1000 x 2100мм, ГОСТ 31173-2003		2		
Д. 2	Блок дверной из ПВХ 1000 x 2100мм, ГОСТ 30970-2002		2		
Д. 3	Блок дверной стальной 900 x 2100мм, ГОСТ 31173-2003		24		
Д. 4	Блок дверной внутренный 800х2100мм, ГОСТ 6629-88		66		
Д. 5	Блок дверной внутренный 700х2100мм, ГОСТ 6629-88		30		
Д. 6	Блок дверной из ПВХ 800 x 1550мм, ГОСТ 30970-2002		2		

## Примечание:

Согласовано

зам. инв. №

В	-	4											
дата													
Z													
E	.												
Подп.		Изм.	Кол.уч.	Лист	№док.	Подп.	Дата						
		Архит	ектор	Терзя	н Л. А.				Стадия	Лист	Листов		
ПОДП	:	Пров	ерил					Спецификация элементов заполнения	П	18			
읟		Нормоконтроль		гроль						проемов			
		Выпо	лнил						000 "	Хабаров	скпроект"		
ZHB.													
								копировал			-		

<sup>1.</sup> Данный лист смотри совместно с листом АР- 6, 7, 11,12


		Ведомость отделки помещений												
	ер	Наимено-		Потолок	Стены и	ли перегородки		Пол	_					
	номер	вание помещений	Площад	ь Вид отделки	Площадь	Вид отделки	Площадь	Вид отделки	Примечание					
		Прихожая	2,77	натяжной потолок из ПВХ	18,09	обои	2,77	<b>линолеум</b> ГОСТ 18108-80						
	1	С/У	3,80	натяжной потолок из ПВХ	21,21	панель ПВХ С-8 (атепан)	3,80	керамическая плитка						
	ı	Кухня	10,83	натяжной потолок из ПВХ	34,60	обои	10,83	<b>линолеум</b> ГОСТ 18108-80						
		Общ. комната	20,29	натяжной потолок из ПВХ	47,99	обои	20,29	<b>линолеум</b> ГОСТ 18108-80						
		Прихожая	2,74	натяжной потолок из ПВХ	19,13	обои	2,74	<b>линолеум</b> ГОСТ 18108-80						
		С/У	3,53	натяжной потолок из ПВХ	20,69	панель ПВХ С-8 (атепан)	3,53	керамическая плитка						
	2	Кухня	7,14	натяжной потолок из ПВХ	27,84	обои	7,14	<b>линолеум</b> ГОСТ 18108-80						
		Общ. комната	15,80	натяжной потолок из ПВХ	43,83	обои	15,80	<b>линолеум</b> ГОСТ 18108-80						
		Спальня	15,80	натяжной потолок из ПВХ	43,83	обои	15,80	<b>линолеум</b> ГОСТ 18108-80						
		Прихожая	4,96	натяжной потолок из ПВХ	23,82	обои	4,96	<b>линолеум</b> ГОСТ 18108-80						
		Коридор	3,07	натяжной потолок из ПВХ	21.86	обои	3,07	<b>линолеум</b> ГОСТ 18108-80						
		С/У	1,29	натяжной потолок из ПВХ	12,46	панель ПВХ С-8 (атепан)	1,29	керамическая плитка						
		Ванная	3,45	натяжной потолок из ПВХ	19,65	панель ПВХ С-8 (атепан)	3,45	керамическая плитка						
Τ	3	Кухня	11,60	натяжной потолок из ПВХ	36,68	обои	11,60	<b>линолеум</b> ГОСТ 18108-80						
+		Общ. комната	13,83	натяжной потолок из ПВХ	40,19	обои	13,83	<b>линолеум</b> ГОСТ 18108-80						
		Спальня 1	13,83	натяжной потолок из ПВХ	40,19	обои	13,83	<b>линолеум</b> ГОСТ 18108-80						
+		Спальня 2	12,13	натяжной потолок из ПВХ	37,72	обои	12,13	<b>линолеум</b> ГОСТ 18108-80						
		Прихожая	4,83	натяжной потолок из ПВХ	23,03	обои	4,83	<b>линолеум</b> ГОСТ 18108-80						
		С/У	4,33	натяжной потолок из ПВХ	21,99	панель ПВХ С-8 (атепан)	4,33	керамическая плитка						
	4	Кухня	10,83	натяжной потолок из ПВХ	34,60	обои	10,83	<b>линолеум</b> ГОСТ 18108-80						
		Общ. комната	13,87	натяжной потолок из ПВХ	38,76	обои	13,87	<b>линолеум</b> ГОСТ 18108-80						
		Спальня	10,26	натяжной потолок из ПВХ	33,56	обои	10,26	<b>линолеум</b> ГОСТ 18108-80						
		Тамбур	3,20	натяжной потолок из ПВХ	19,69	обои	3,20	<b>линолеум</b> ГОСТ 18108-80						
		Общ. коридор	20,10	натяжной потолок из ПВХ	98,26	обои	20,10	<b>линолеум</b> ГОСТ 18108-80						
	Прі	имечание:												
		1. Данный	пист смо	три совместно с л	пистом Al	P- 6, 7.								
		<del></del>	№док. П	одп. Дата					a . I a					
		итектор Терз оверил	ян Л. А.	-+				Стадия J П	Пист Листов 19					
	Нормс	оконтроль			Ведомо	сть отделки пом	иещений		баровскпроект"					

Согласовано

Взам. инв. №

Инв. № подл. Подп. и дата

# План кровли

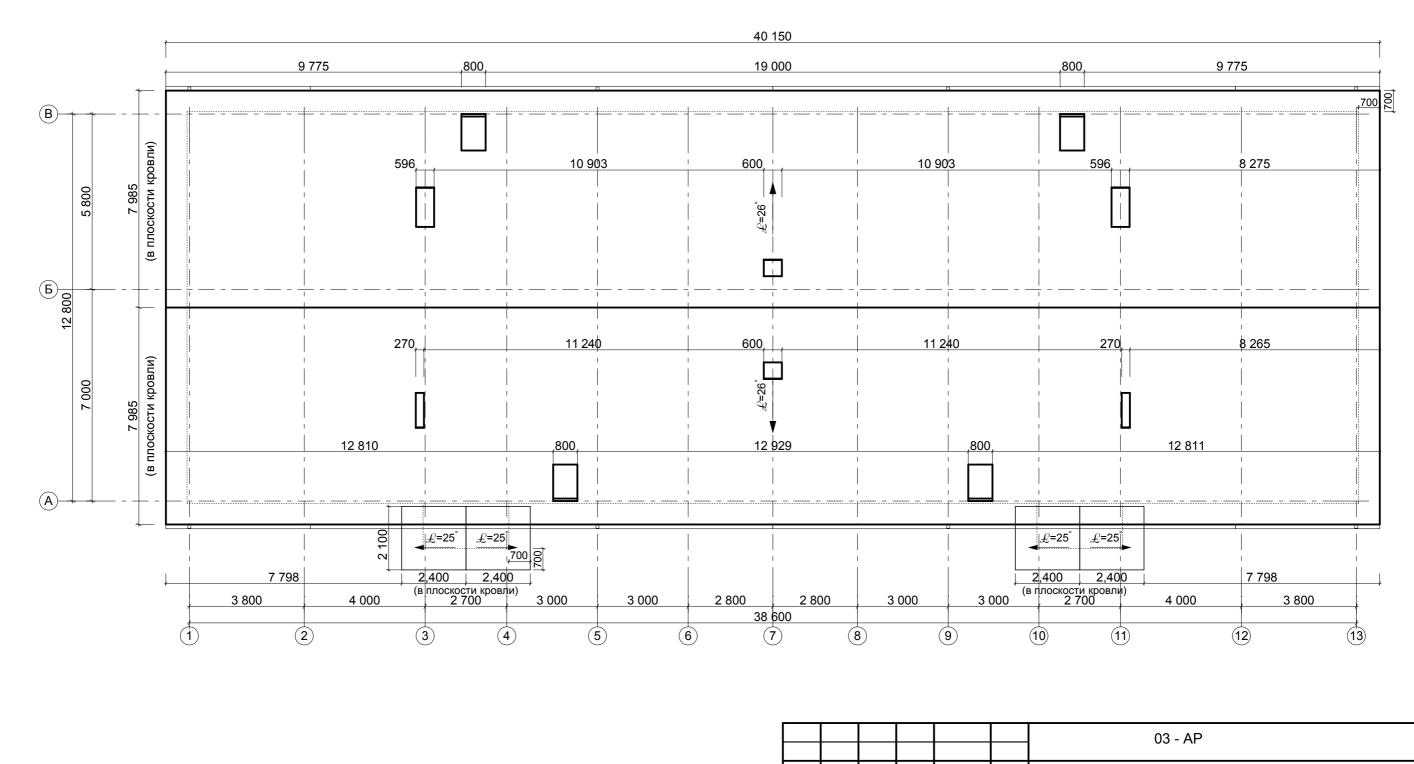

Примечание:

1.Вентшахты перекрывать металлическими зонтами. 2.Площадь кровли - 654м²

					1				
Изм.	Кол.уч.	Лист	№док.	Подп.	Дата				
Архи	тектор	Терзя	н Л. А.			T	Стадия	Лист	Листов
Пров	верил					Трехэтажный двухподъездный жилой	П	20	
Нормон	контроль					дом	- ' '	20	
Выпо	олнил								
						План кровли	ООО "Хабаровскпроект"		